



3-1号分水工 電気設備配置図

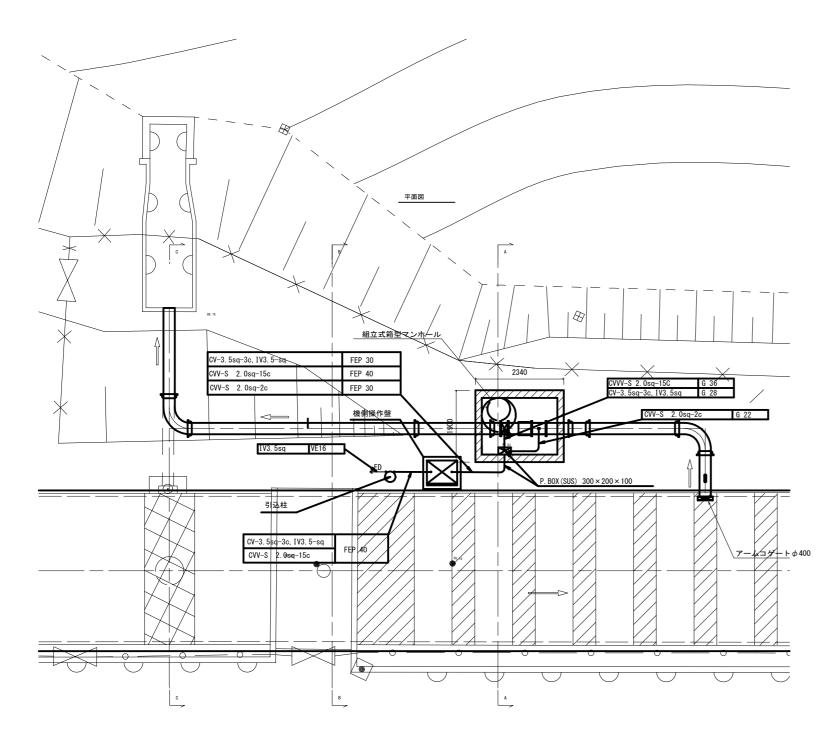


名 称	規格	単位	数量	備考
厚鋼電線管	G22	m	3.4	
厚鋼電線管	G28	m	12. 1	
厚鋼電線管	G36	m	2. 4	
波付硬質合成樹脂管	FEP30	m	9.8	
波付硬質合成樹脂管	FEP40	m	2. 7	
硬質塩化ビニル電線管	VE16	m	2. 2	
金属可とう電線管	F30	m	1.0	2種. 防水
低圧電力電線	CV3. 5mm2-2C	m	9.4	
低圧電力電線	CV3. 5mm2-3C	m	16. 7	
低圧電力電線	IV3. 5mm2	m	10.7	
低圧電力ケーブル	CVV-S2. 0mm2-15C	m	7.3	
低圧電力ケーブル	CVV-S2. 0mm2-2C	m	8.3	
	•			

引込柱姿図 S=1:50

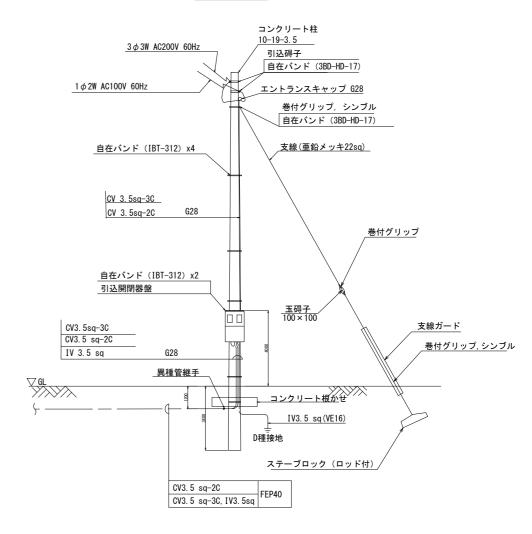


引込開閉器盤 S=1:10

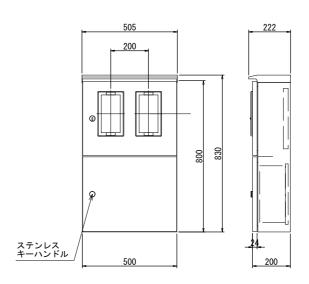


(3-1号分水工)
 エ 事 名
 令和7年度 三方原用水二期農業水利事業 導水幹線水路改修工事(分水バルブ設備)
 図 面 名 3-1号分水工 電気設備配置図 作成年月日 尺 S=1:100 図面番号 会 社 名 事業者名|関東農政局三方原用水二期農業水利事業所

注) 1 電線類、電線管、引込柱及び付属品等については概略設計であり 詳細設計、現地精査により契約変更の対象とする。

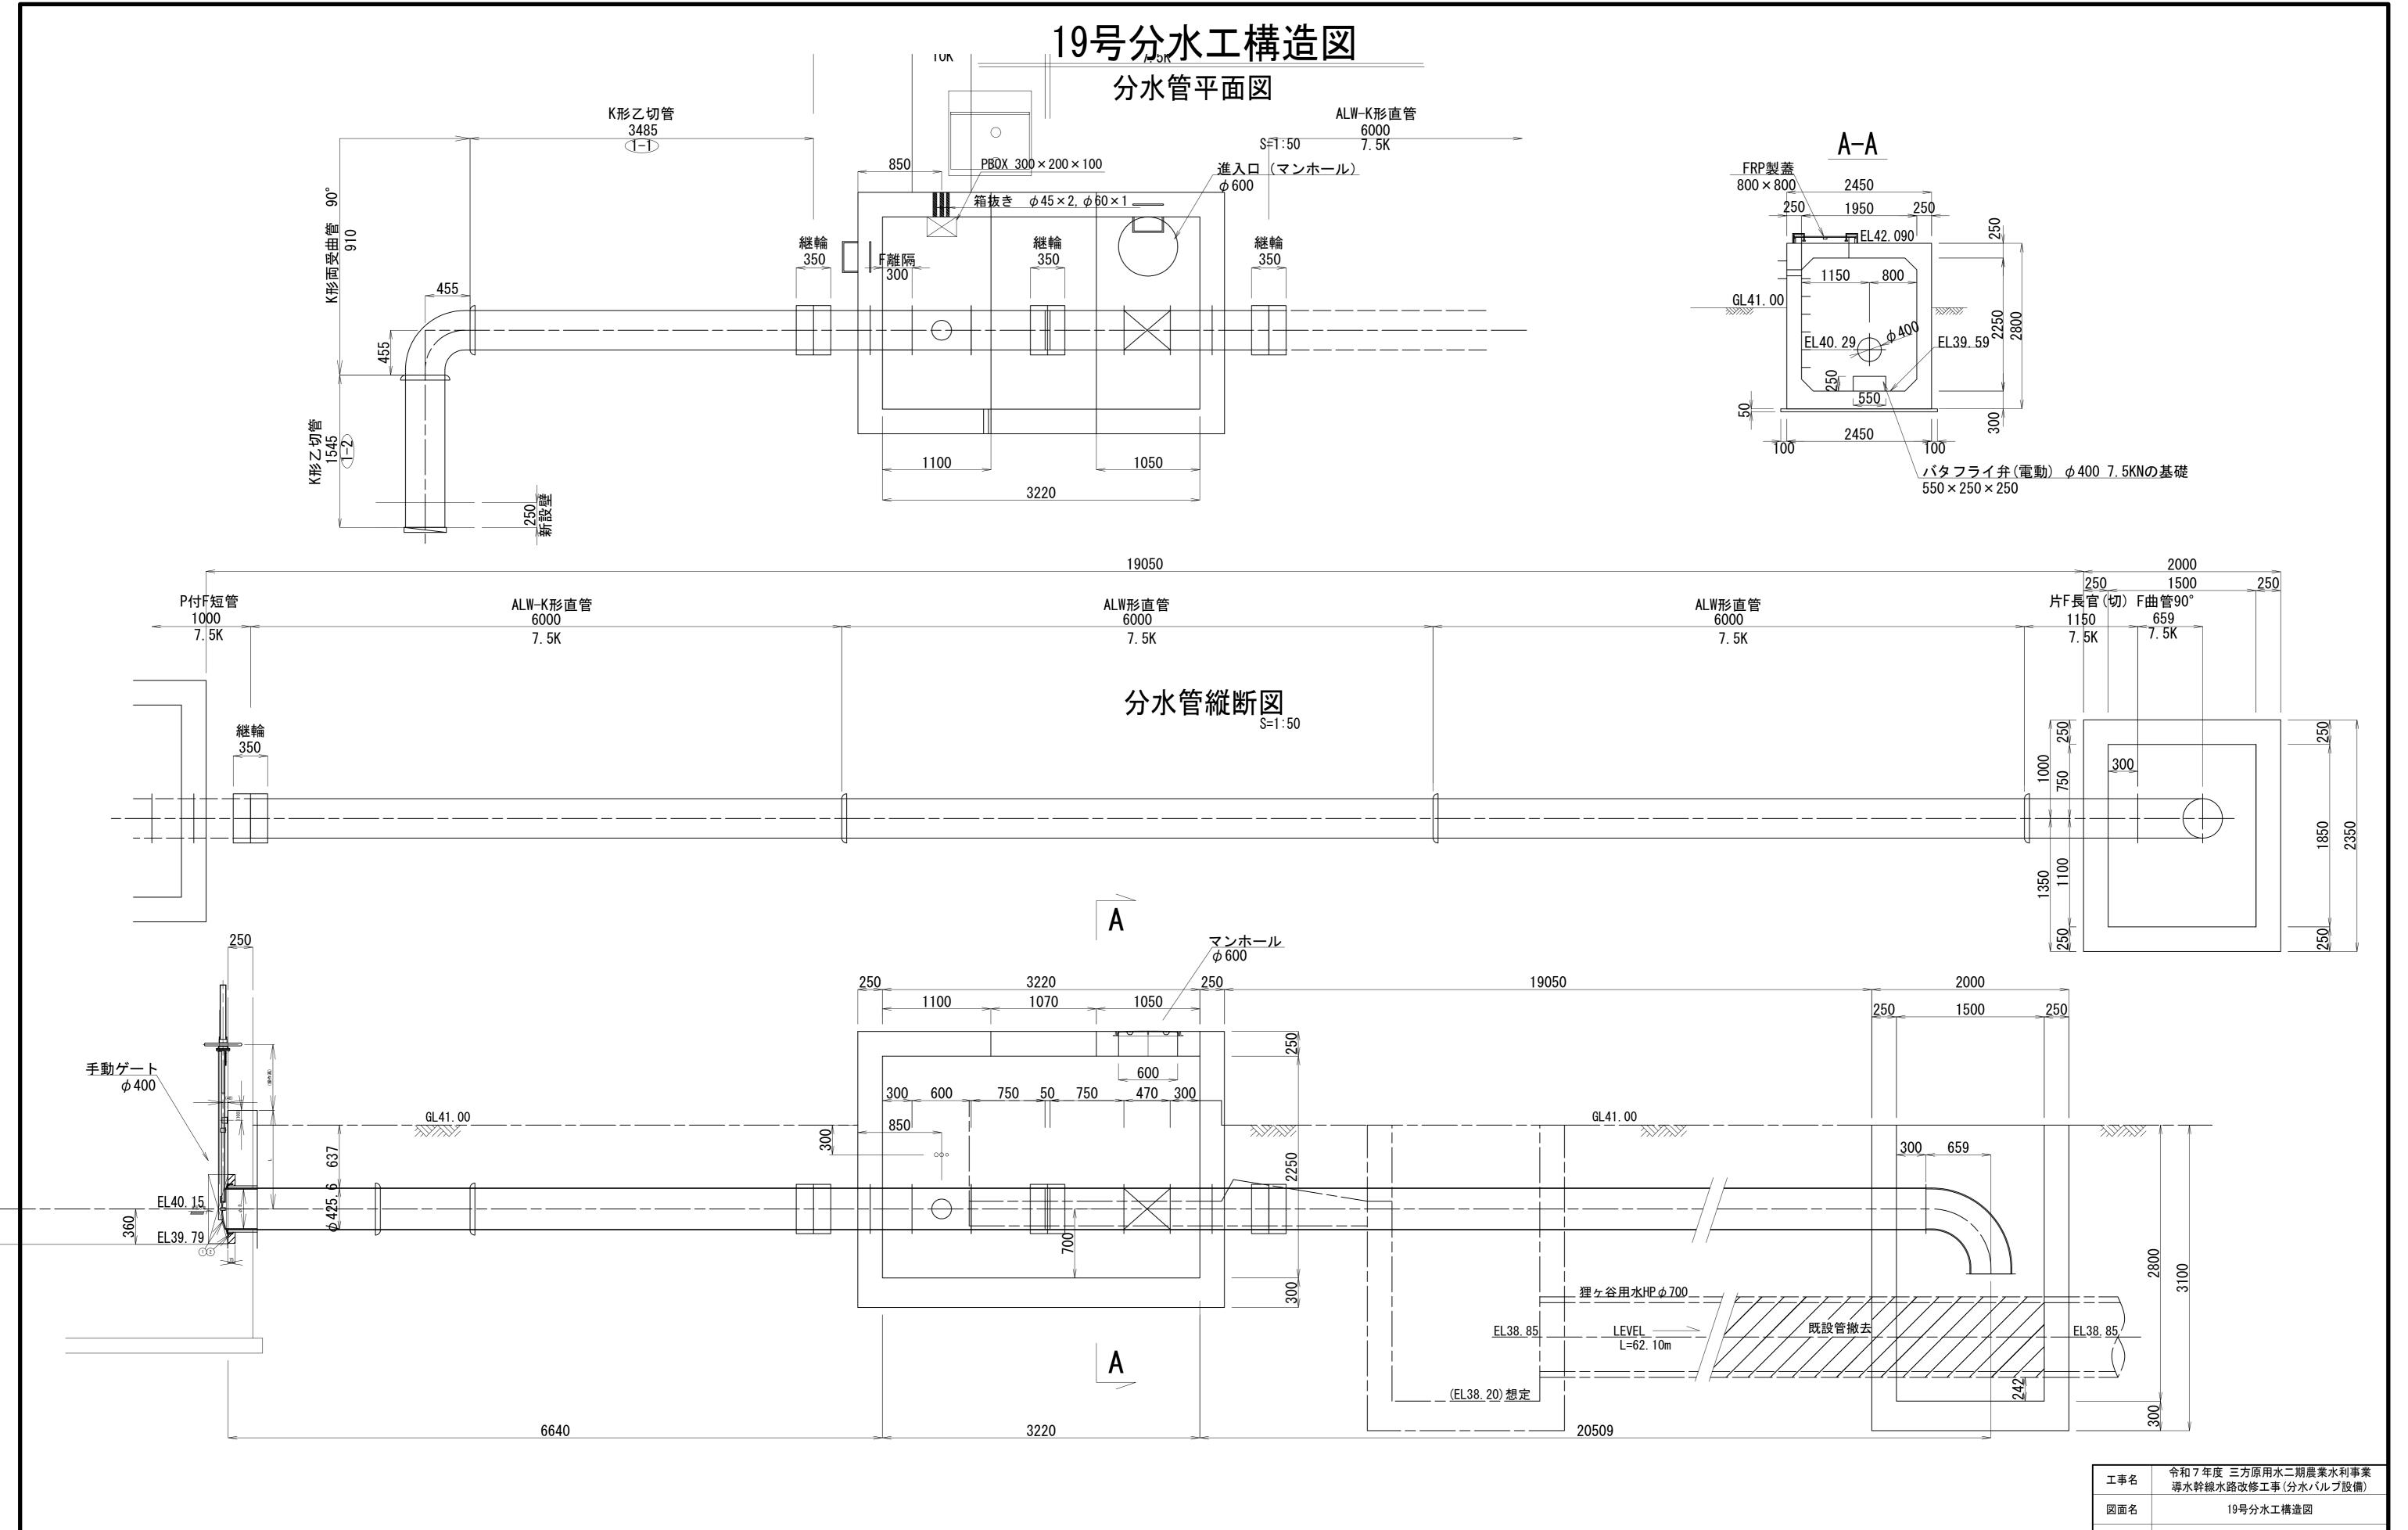


工事名	令和7年度 三方原用水二期農業水利事業 導水幹線水路改修工事(分水バルブ設備)			
図面名		19-	号分水工構造	図
作成年月日				
縮尺	図示		図面番号	8
会社名				
事業所名	関東農政局	三	方原用水二期	用農業水利事業所

19号分水工電気設備配置図

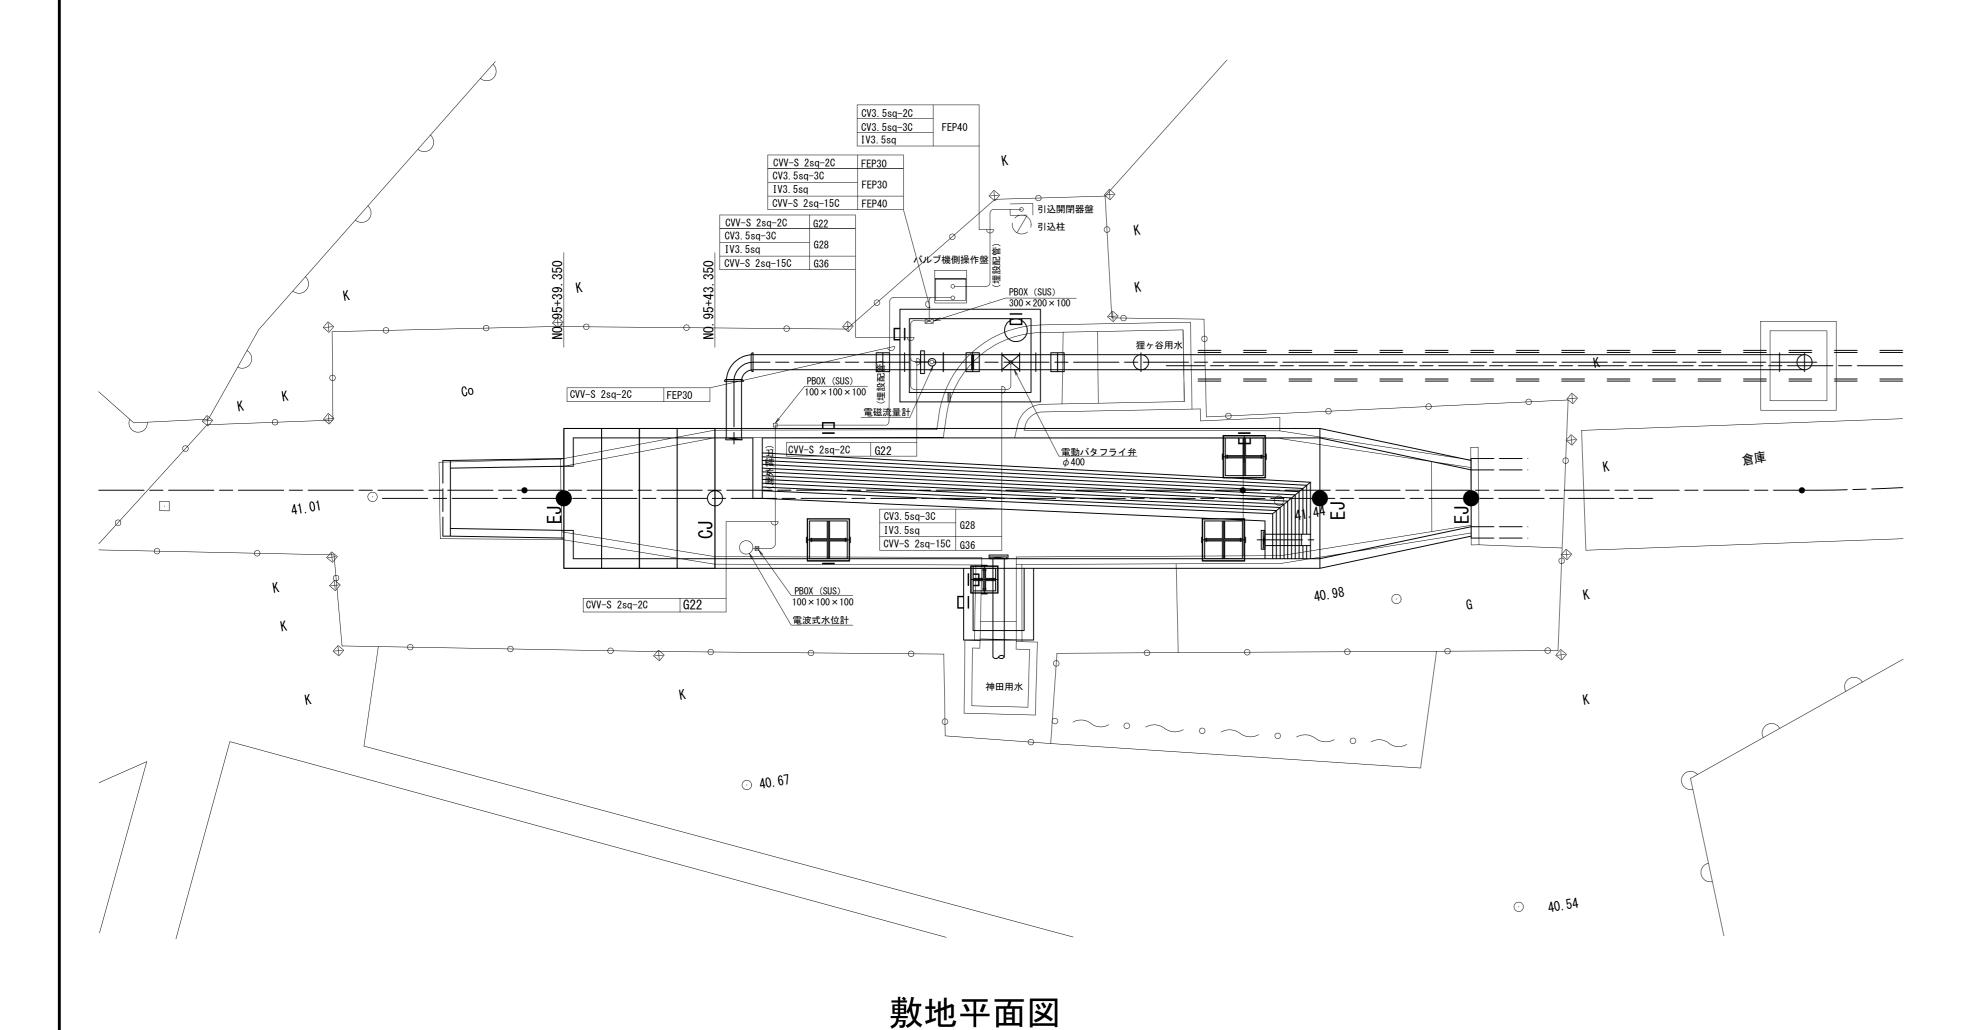


単位数量備考 厚鋼電線管 m 14.4 m 13.9 厚鋼電線管 G28 厚鋼電線管 m 6.7 FEP30 波付硬質合成樹脂管 m 23.1 波付硬質合成樹脂管 FEP40 硬質塩化ビニル電線管 VE16 m 2.0 FEP40 m 2.2 金属可とう電線管 m 1.0 2種,防水 低圧電力電線 CV3. 5mm2-2C m 12. 2 低圧電力電線 低圧電力電線 CV3. 5mm2-3C m 22. 9 IV3. 5mm2 m 19. 7 低圧電力ケーブル CVV-S2. 0mm2-15C m 10. 7 低圧電力ケーブル CVV-S2. 0mm2-2C m 22. 6

引込柱姿図 S=1:50

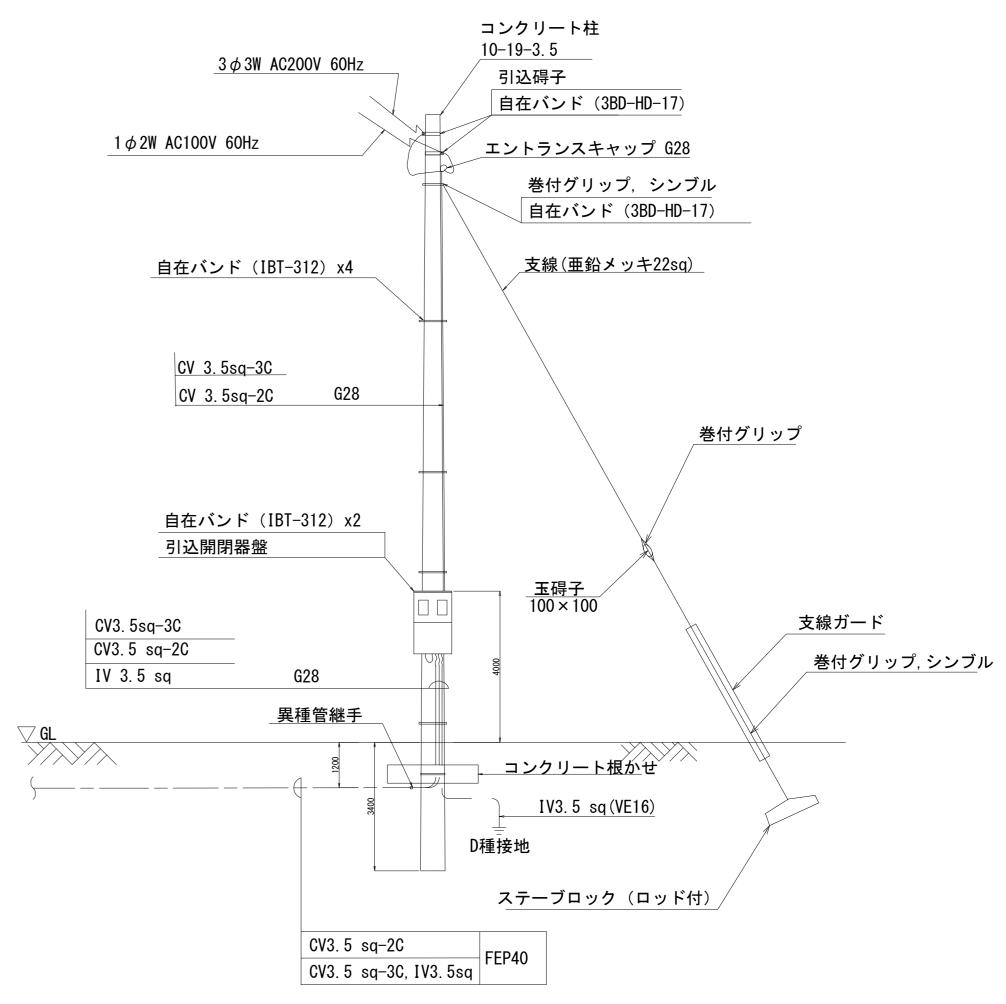

引込開閉器盤_ S=1:10

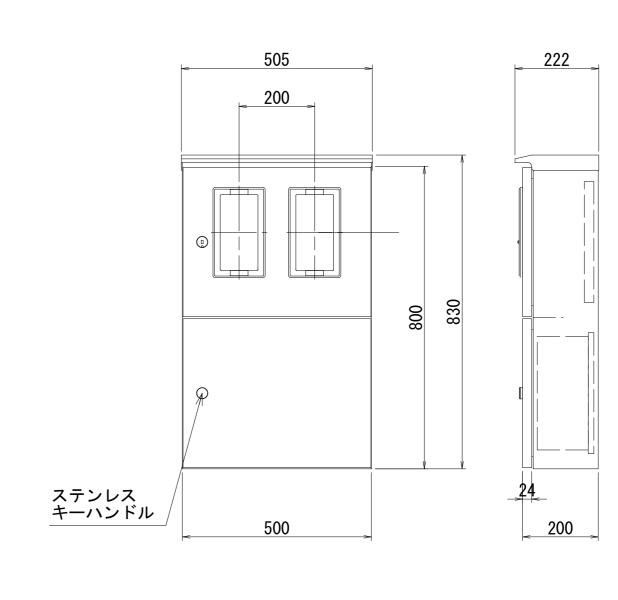


注)1 電線類、電線管、引込柱及び付属品等については概略設計であり 詳細設計、現地精査により契約変更の対象とする。


工事名 令和7年度 三方原用水二期農業水利事 導水幹線水路改修工事(分水バルブ設値)			
図面名	1 9 号分	水工 電気設	備配置図
年月日			
尺度	1/200	図面番号	9
会社名			
事業者名	関東農政局 三方	5原用水二期	農業水利事業所

機側操作盤 外形図・基礎図


S=1:10

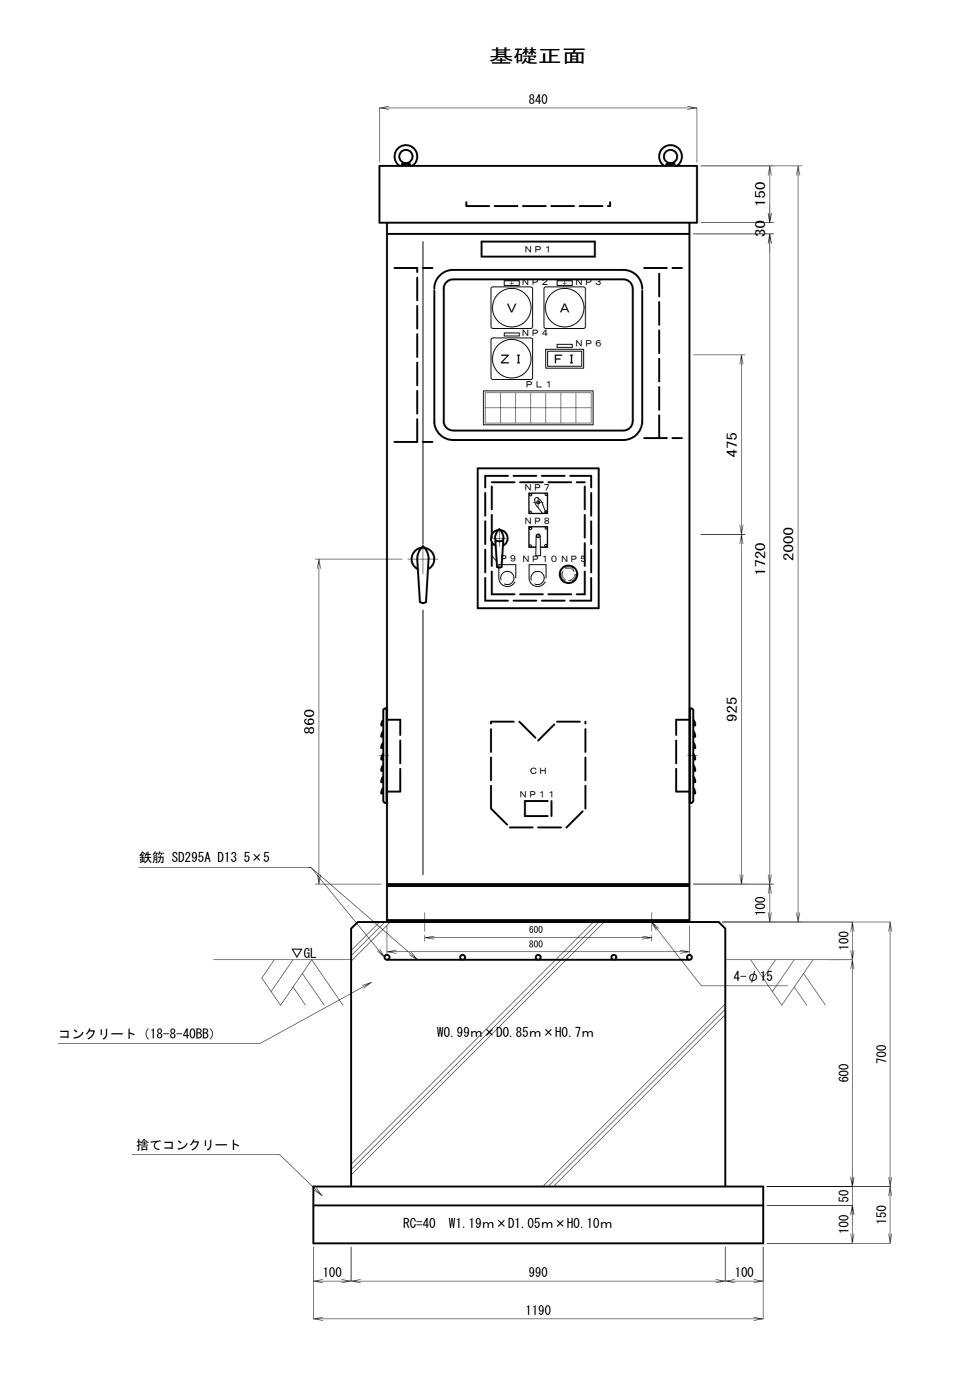


記号	デバイス	記入文字
NP1	_	操作盤
NP2	V	電圧計
N P 3	A 1	電流計
NP4	ΖI	バルブ開度指示計
NP5	E	非常停止
NP6	FI	流量計
NP7	43-LR	機側 遠方
NP8	CS	閉 停止(引く) 開
NP9	BS-3U	表示復帰
N P 1 0	BS-3T	ランプテスト
N P 1 1	_	(盤定格銘板)

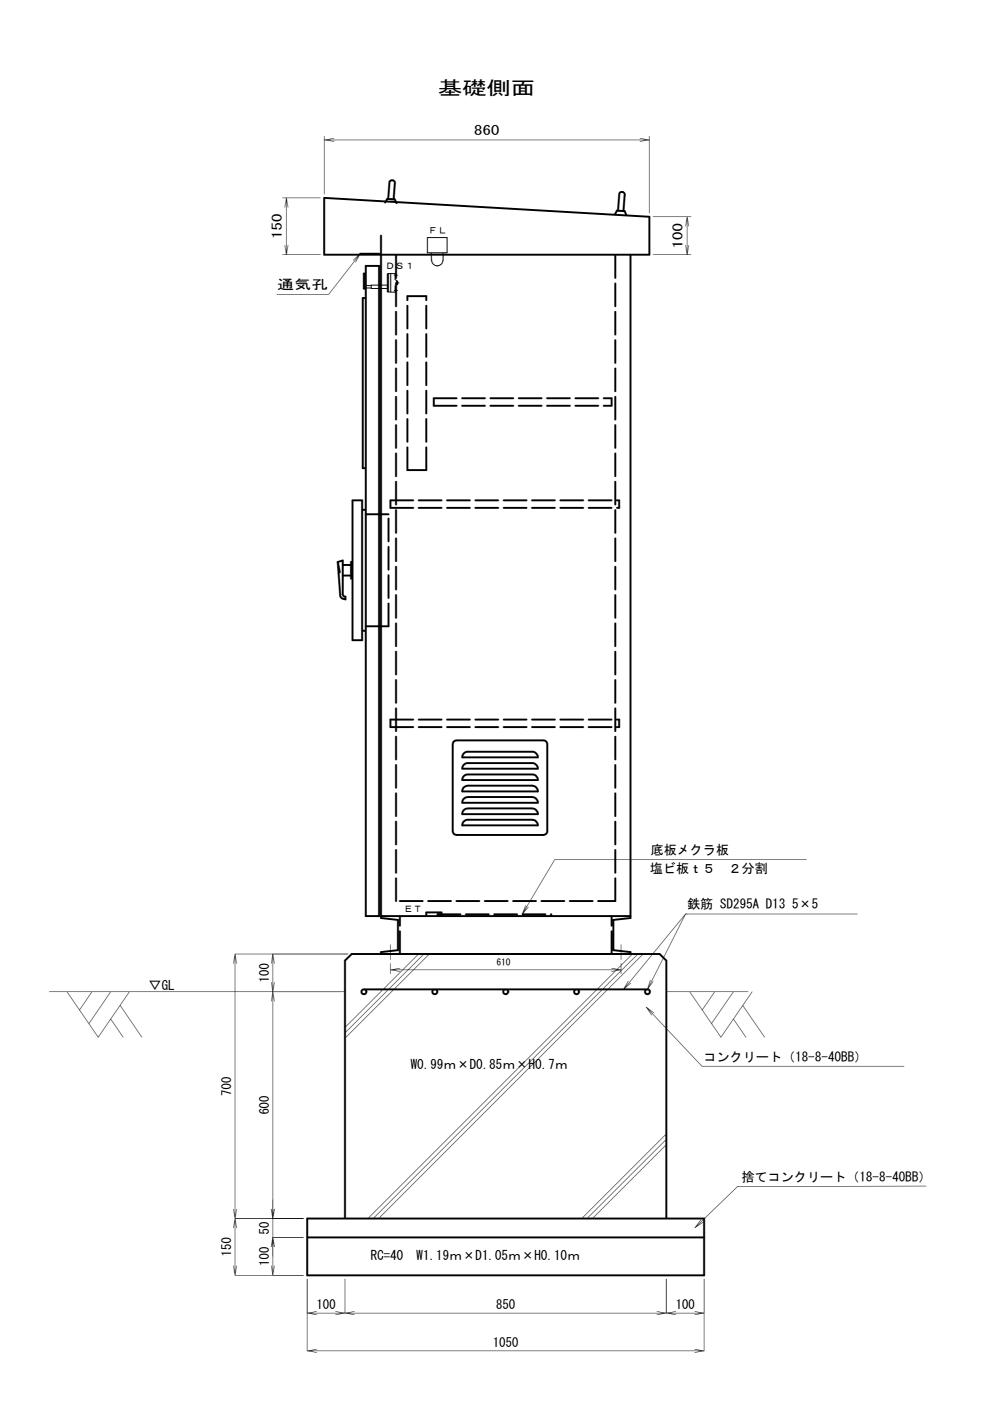

扉	SUS304 t3.0
本体	SUS304 t2.0
機器取付板	SPCC t 2. 3
HANDLE	A - 1 1 4 0 - 1 - 1 (‡-No. 200)
	A - 1 1 4 0 - 3 - 1 (‡ -No. 200)
	鏡面バフ研磨 (SUS316)
BASE	SUS 100x50×t5
COLOR	5 Y 7 / 1 焼付半艶

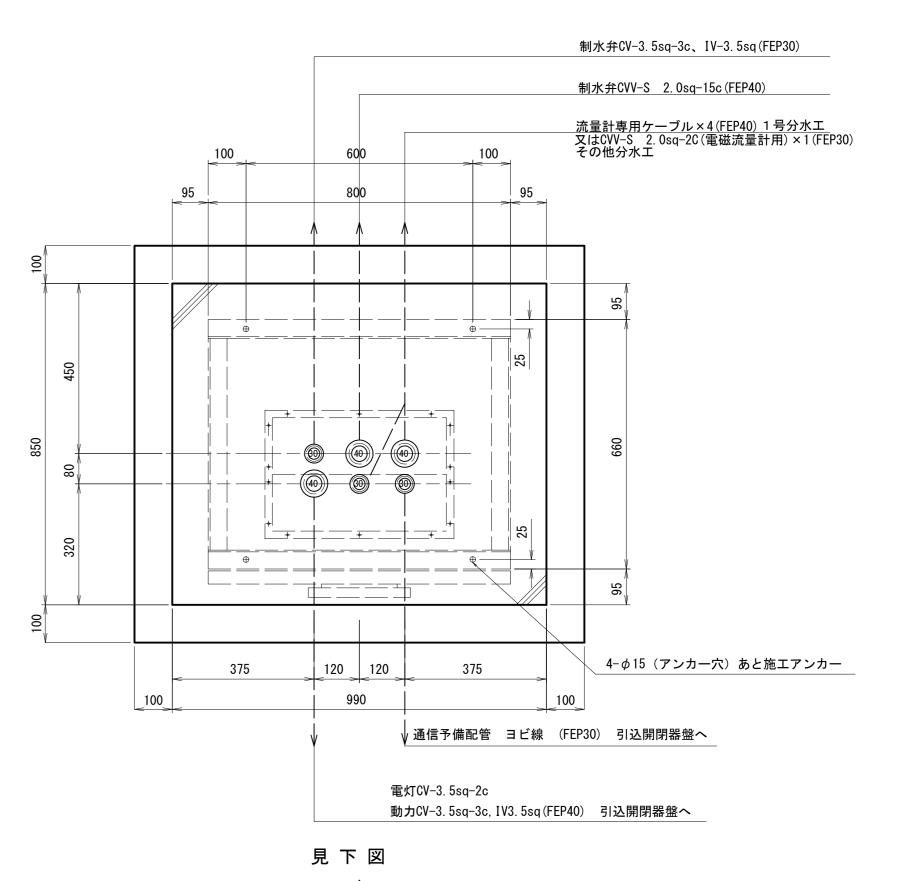

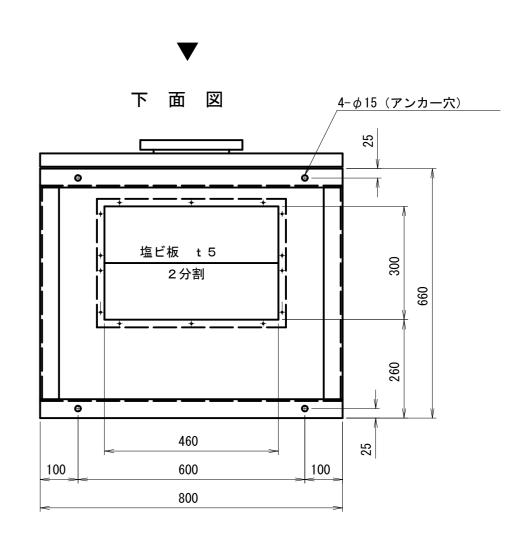


注)寸法、機器配置は参考である。

_							
	工事	名	令和7年度 三方原用水二期農業水利事業 導水幹線水路改修工事(分水バルブ設備)				
	図面	名	機側操作盤 外形図・基礎図				
	作成年	F月日					
	縮	尺	S=1:10	図面番号	10		
	会 社	名					
	事業所名 関東農政局 三方原用水二期農業水利事業所						
_			·	•			


機側操作盤 盤面詳細図

S=Free

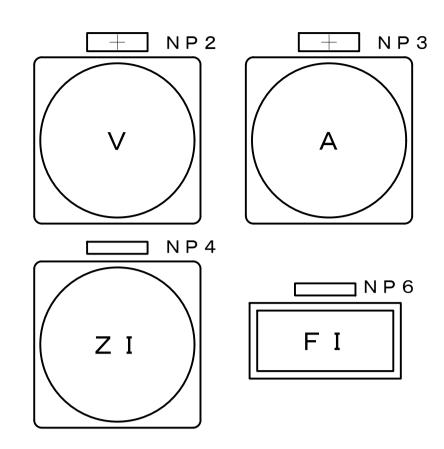

P L 1

交流電源 AC200V	遠方	全開	開中	ブレーカー トリップ	開過トルク	
WL1	WL3	G L 1	WL5	O L 1	OL3	O L 5
交流電源 AC100V	機側	全閉	閉中	3 巨動作	閉過トルク	
WL2	WL 4	R L 1	WL 6	O L 2	O L 4	O L 6

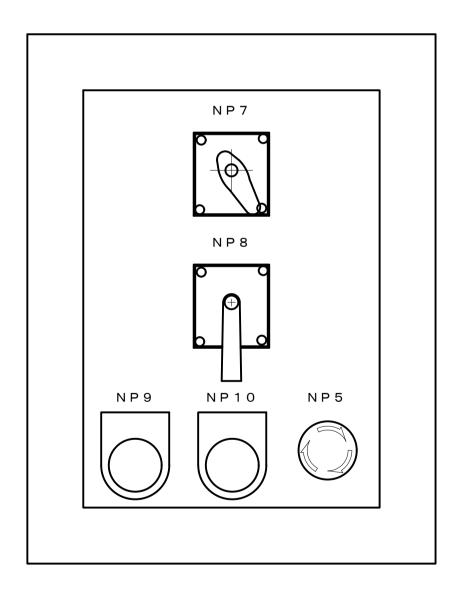


記号	デバイス	記入文字	備考
NP1	_	操作盤	
NP2	V	電圧計	
NP3	A 1	電流計	
NP4	ΖI	バルブ開度指示計	
NP5	E	非常停止	
NP6	FI	流量計	(デジタル 3桁)
NP7	43-LR	機側 遠方	
NP8	cs	閉の停止(引く)の開	
NP9	BS-3U	表示復帰	
N P 1 0	BS-3T	ランプテスト	
NP11	_	(盤定格銘板)	


工事名		令和7年度三方原用水二期農業水利事業 導水幹線水路改修工事(分水バルブ設備)				
図面名	機側操作盤	盤面詳細図				
作成年月日						
縮 尺	S=Free	図面番号	11			
会 社 名		•				
事業所名	関東農政局	三方原用水二類	胡農業水利事業所			

機側操作盤 内部配置図

S=1:5

内部配置図

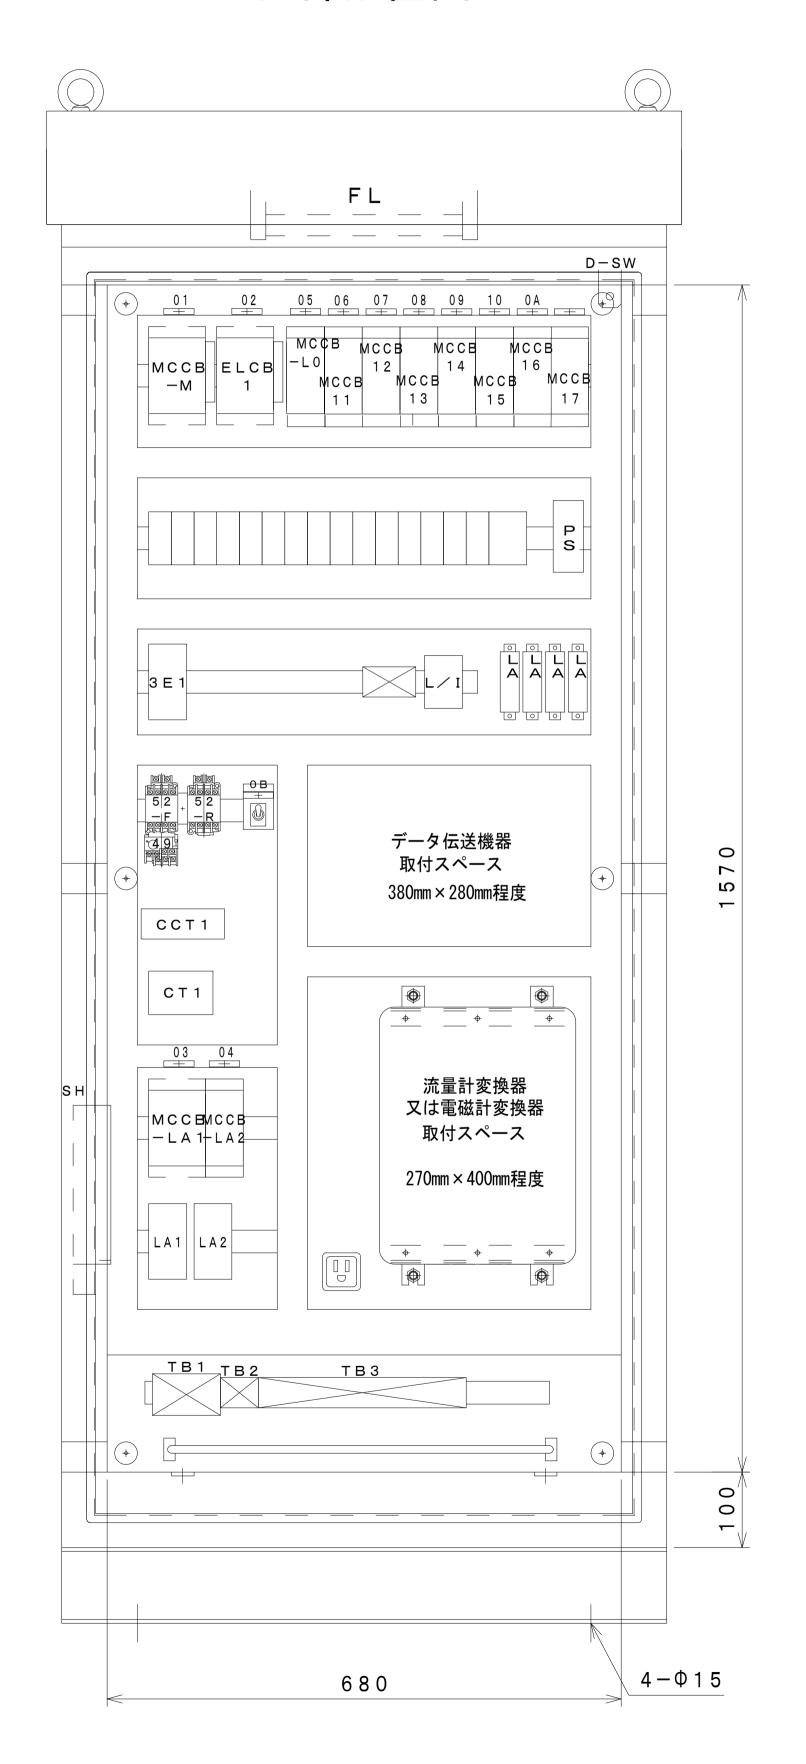

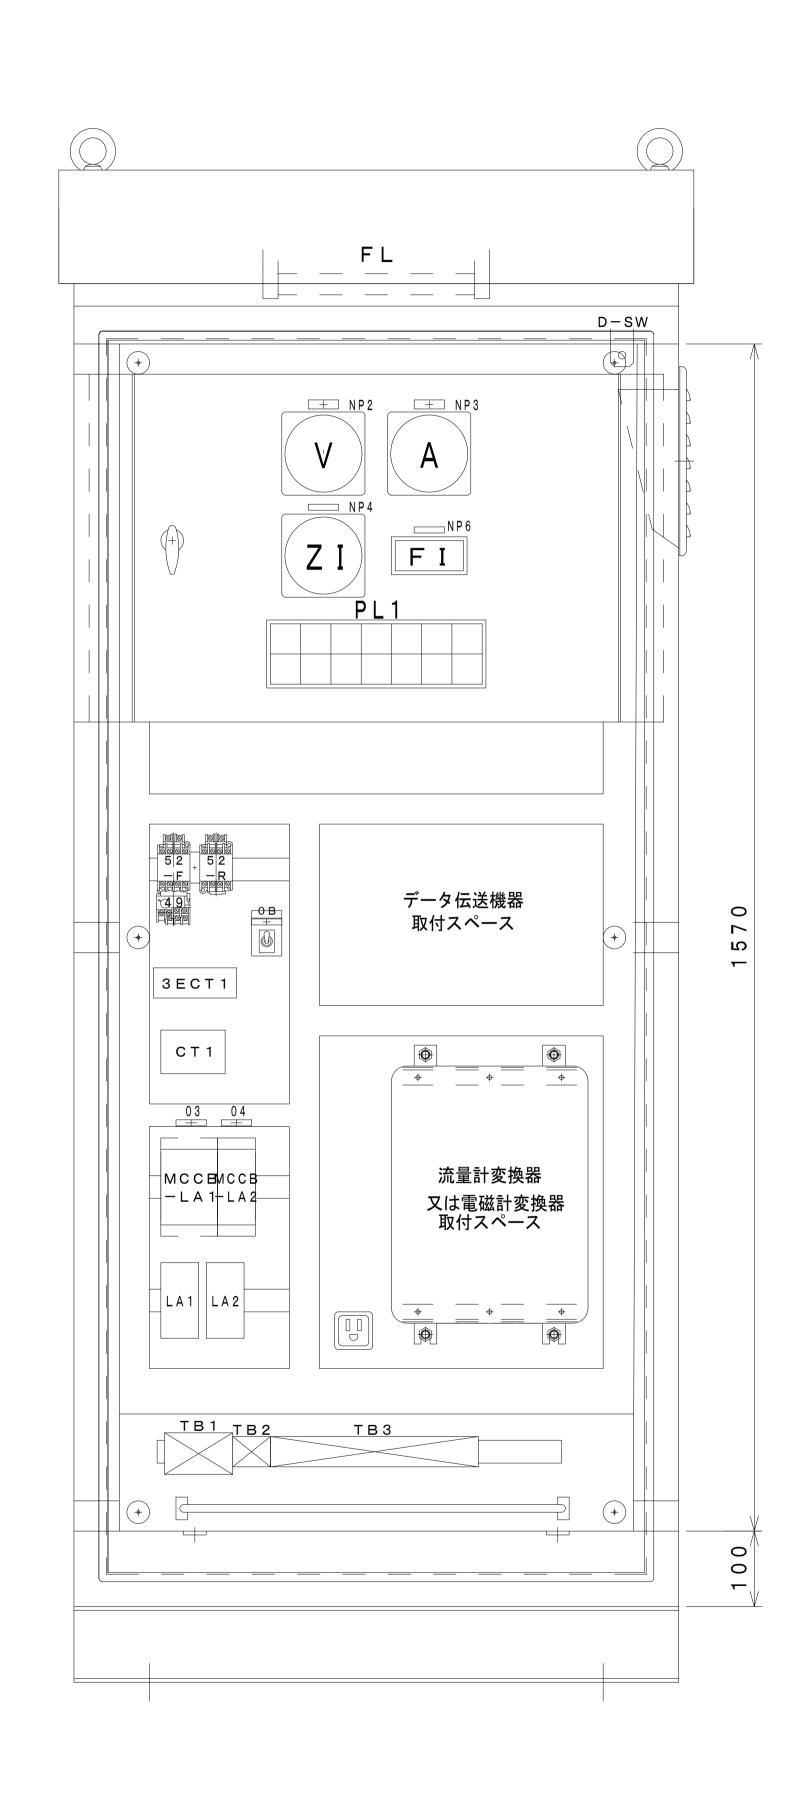

記号	デバイス	記入文字	
0 1	мссв-м	200∨電源主幹	
0 2	ELCB1	電動弁	
0 3	MCCB-LA1	200∨電源用避雷器	
0 4	MCCB-LA2	1 0 0 ∨電源用避雷器	
0 5	MCCB-L0	100∨電源主幹	
0 6	MCCB11	制御電源	
0 7	MCCB12	計装電源	
0 8	MCCB13	流量計電源	
0 9	MCCB14	水位計電源(19号のみ)	※19号以外は予備
1 0	MCCB15	データ伝送器等電源	
0 A	MCCB16	盤内電源	
0 B	T S 1	盤内スペースヒーター	
	MCCB17	予備	
			-

 エ事名
 令和7年度 三方原用水二期農業水利事業導水幹線水路改修工事(分水バルブ設備)

 図面名
 機側操作盤内部配置図


 作成年月日
 図面番号
 12

 会社名
 関東農政局 三方原用水二期農業水利事業所

- 注) 1. 寸法や内部機器の配置、部品名称は参考である。
 - 2. データ伝送機器は別途関連工事で取付するため設置スペースのみを確保する

分水工 機側操作盤 単線結線図

S=Free

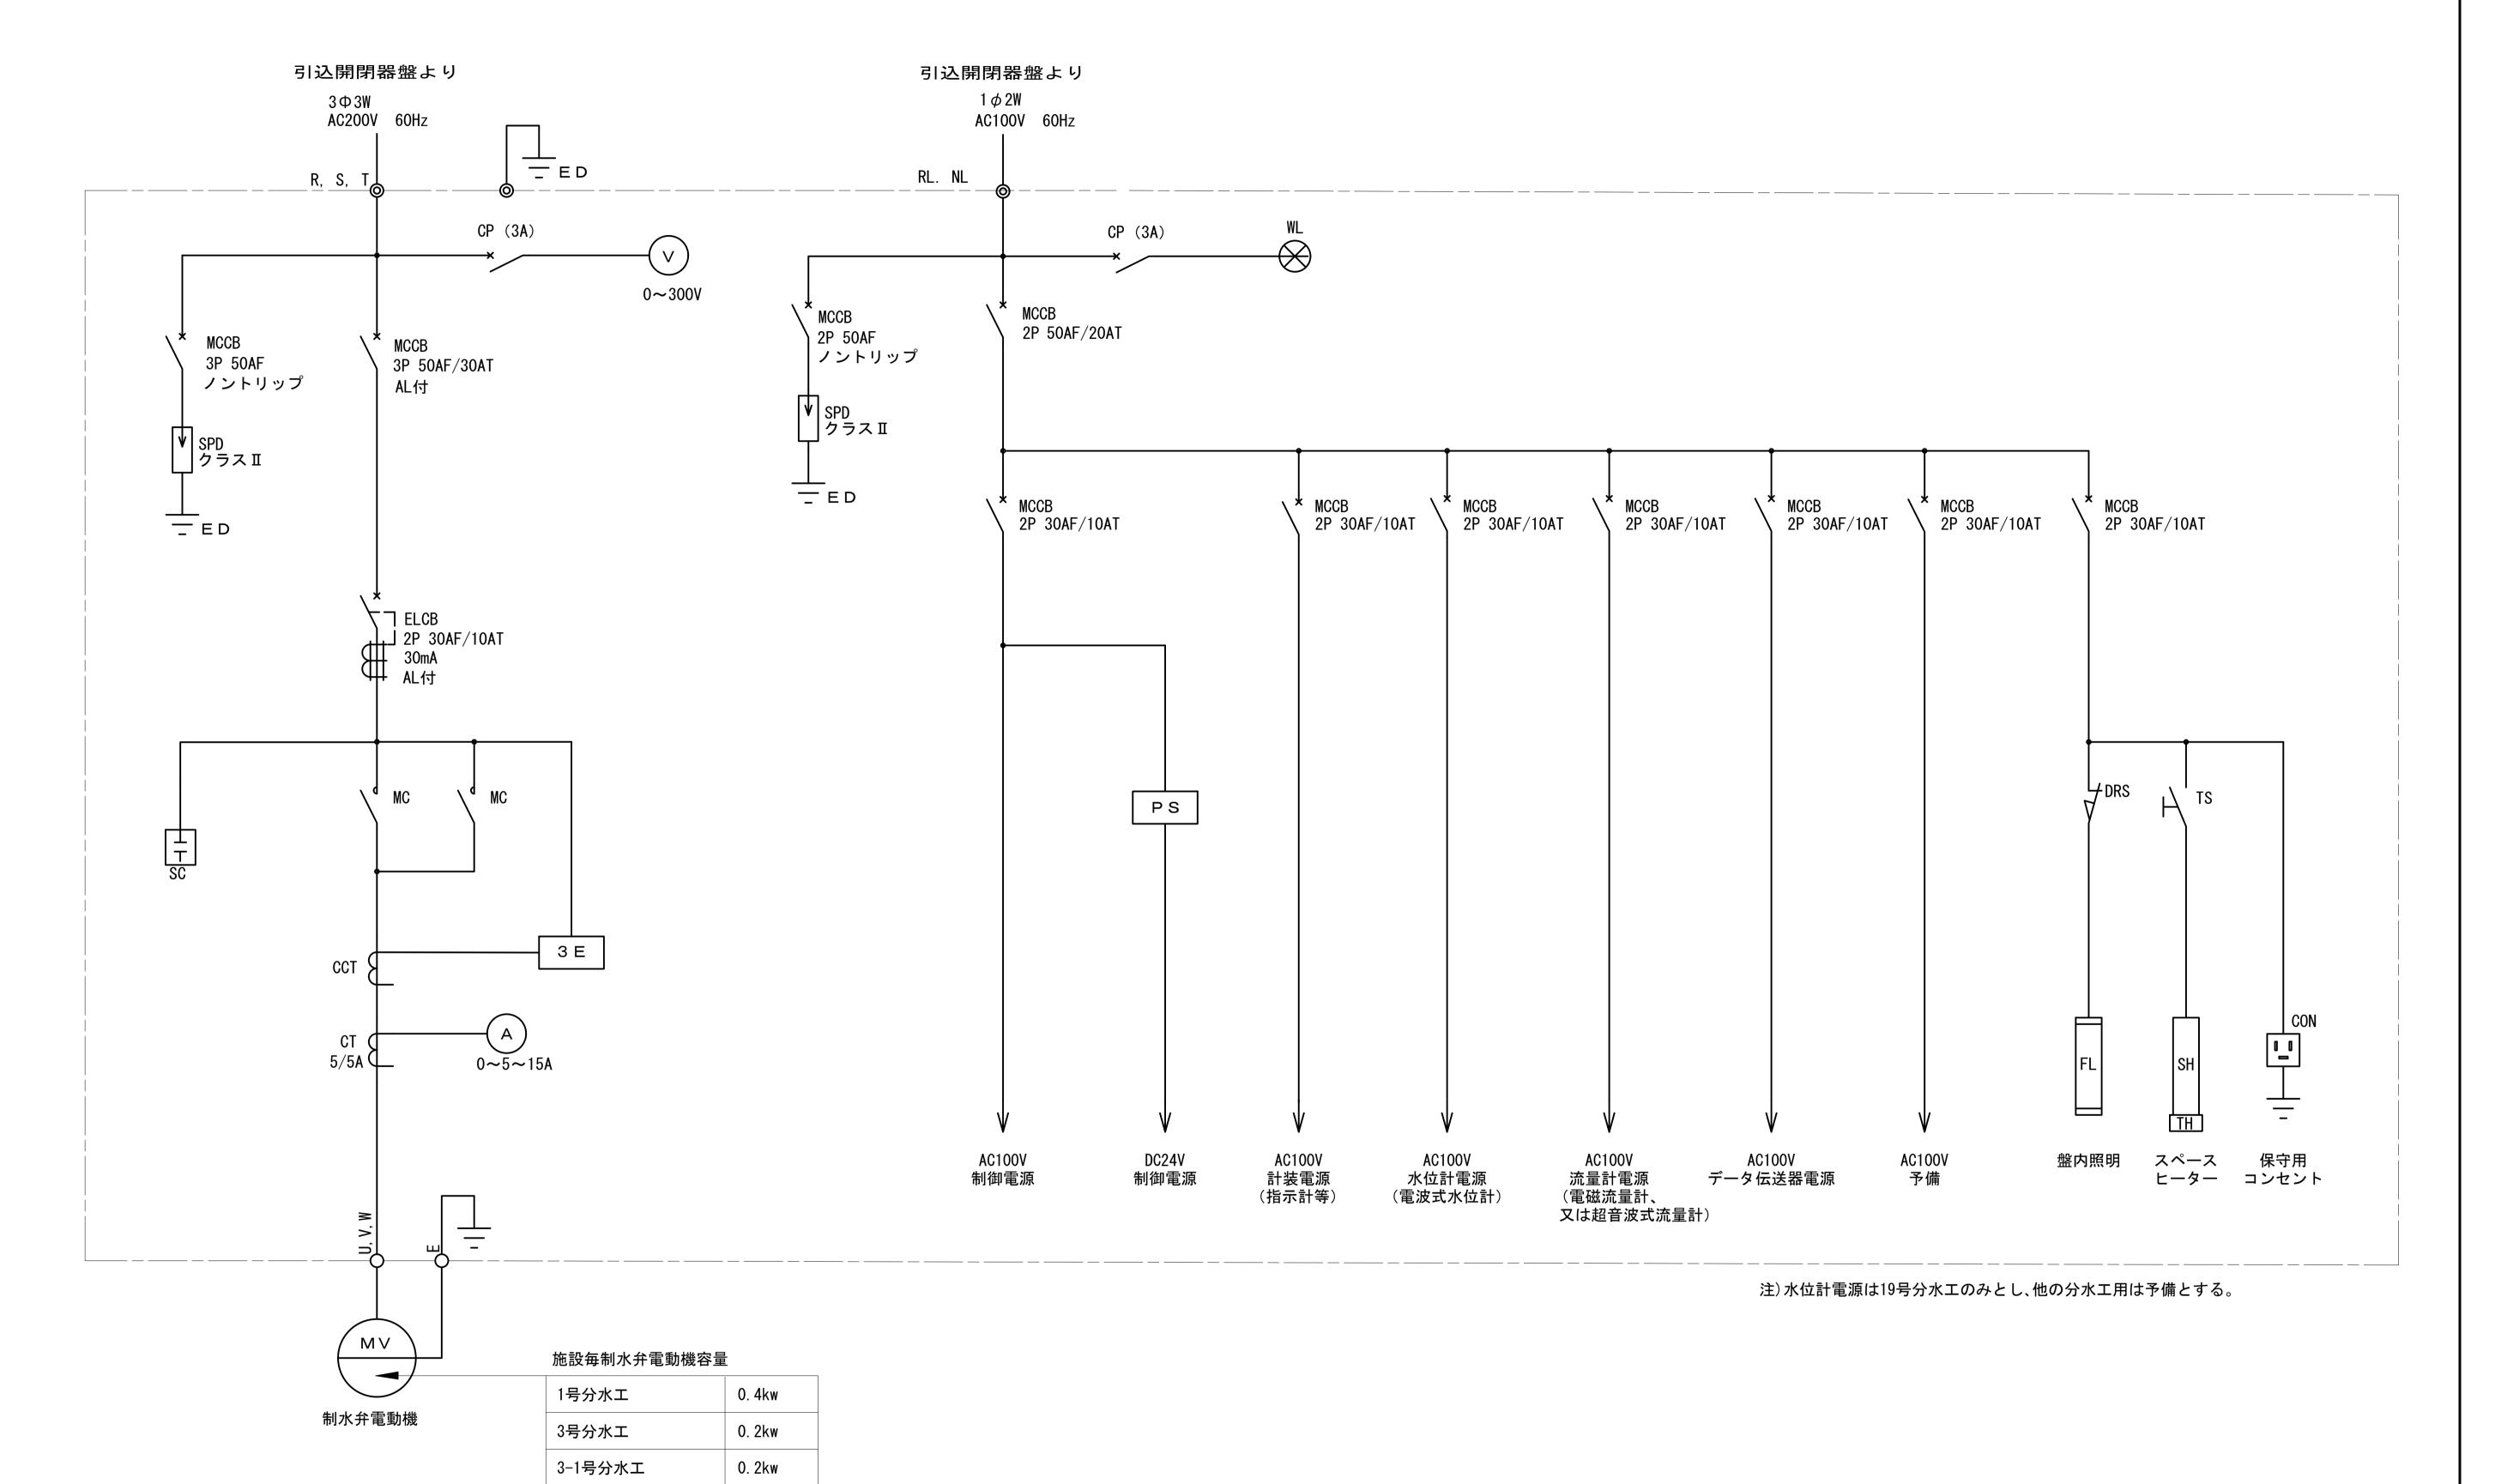

19号分水工

0. 2kw

工事名		令和7年度三方原用水二期農業水利事業 導水幹線水路改修工事(分水バルブ設備)					
図 面 名	分水工 機側操作	分水工 機側操作盤 単線結線図					
作成年月日							
縮尺	S=Free	図面番号	13				
会 社 名							
事業所名	関東農政局 三次	 方原用水二期	胡農業水利事業所				