




1 号分水工構造図(1) _{__s=1:30}

平面図

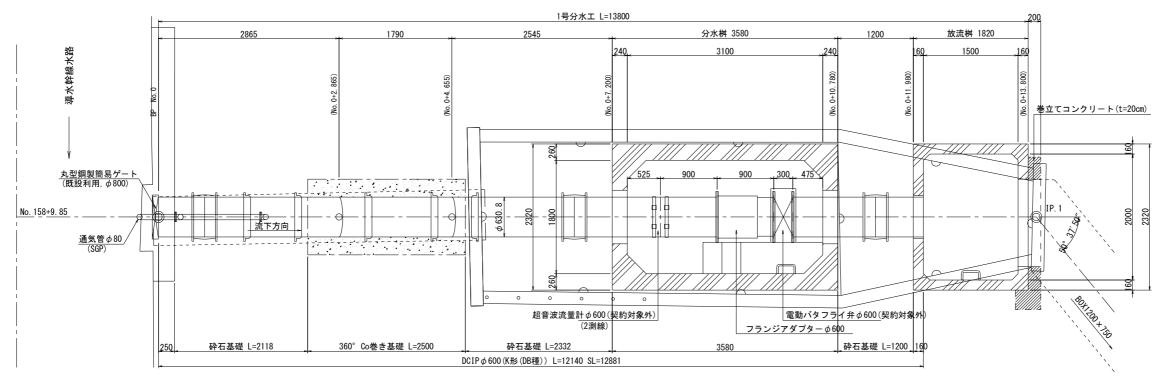


縦 断 図

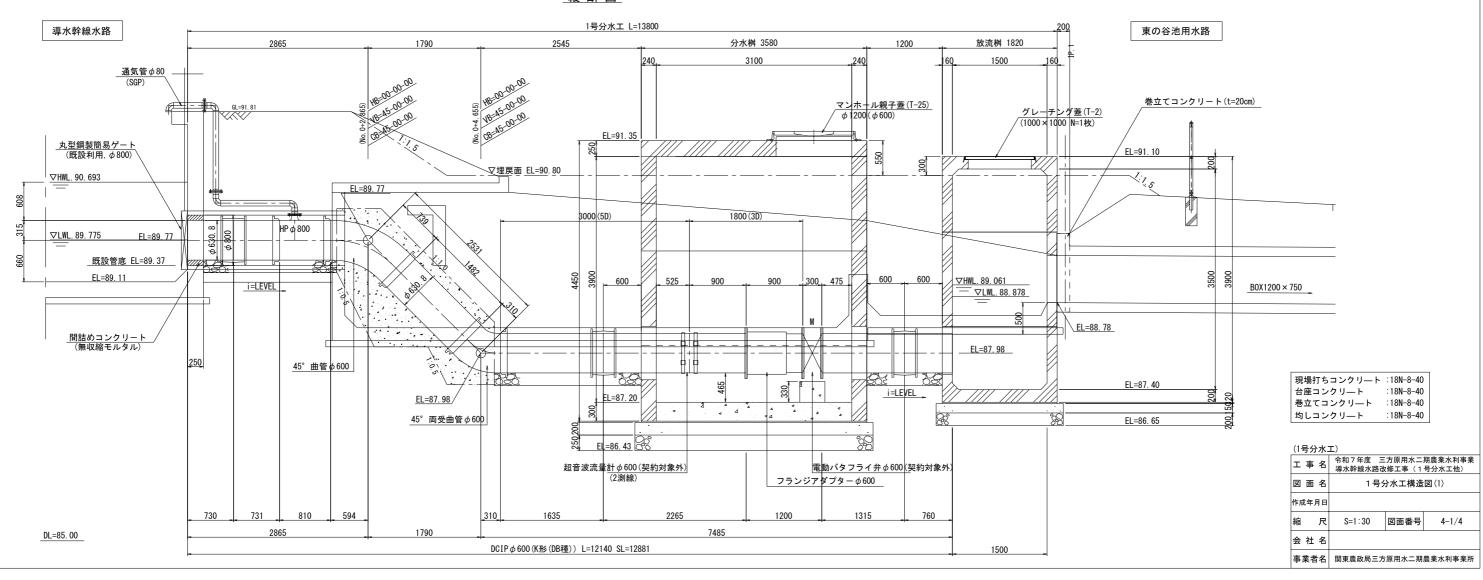

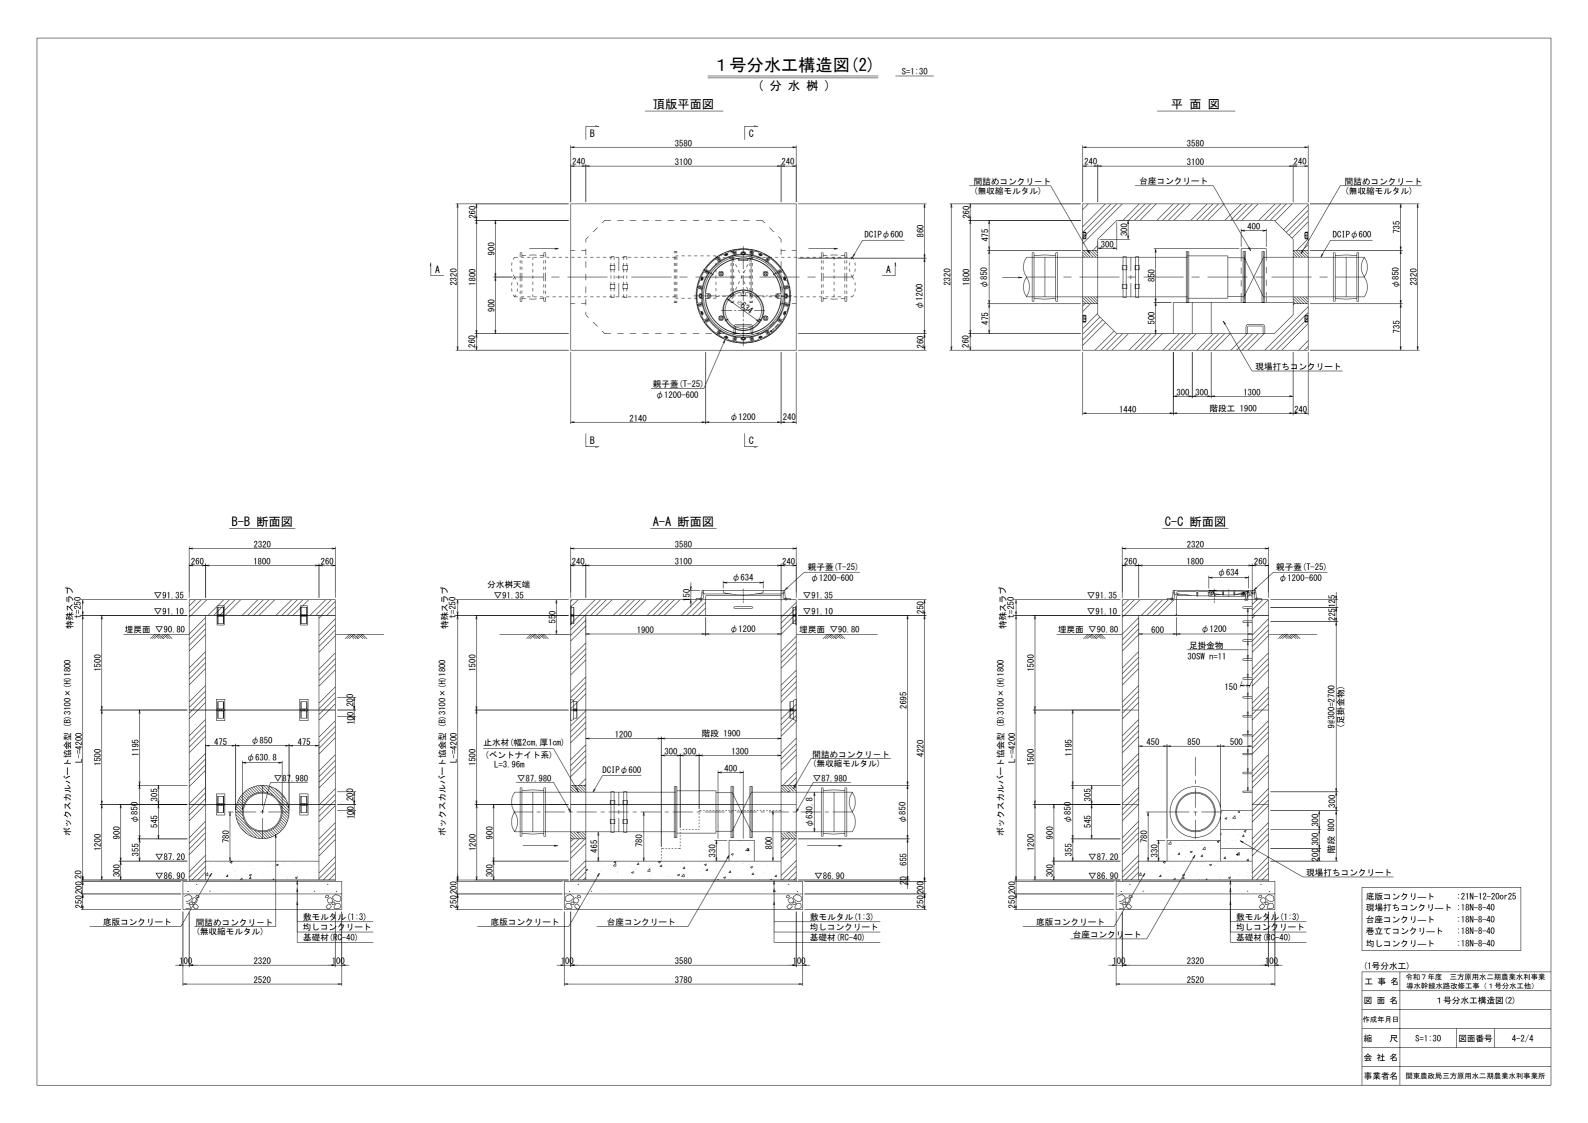


1号分水工構造図(3) (放流桝)

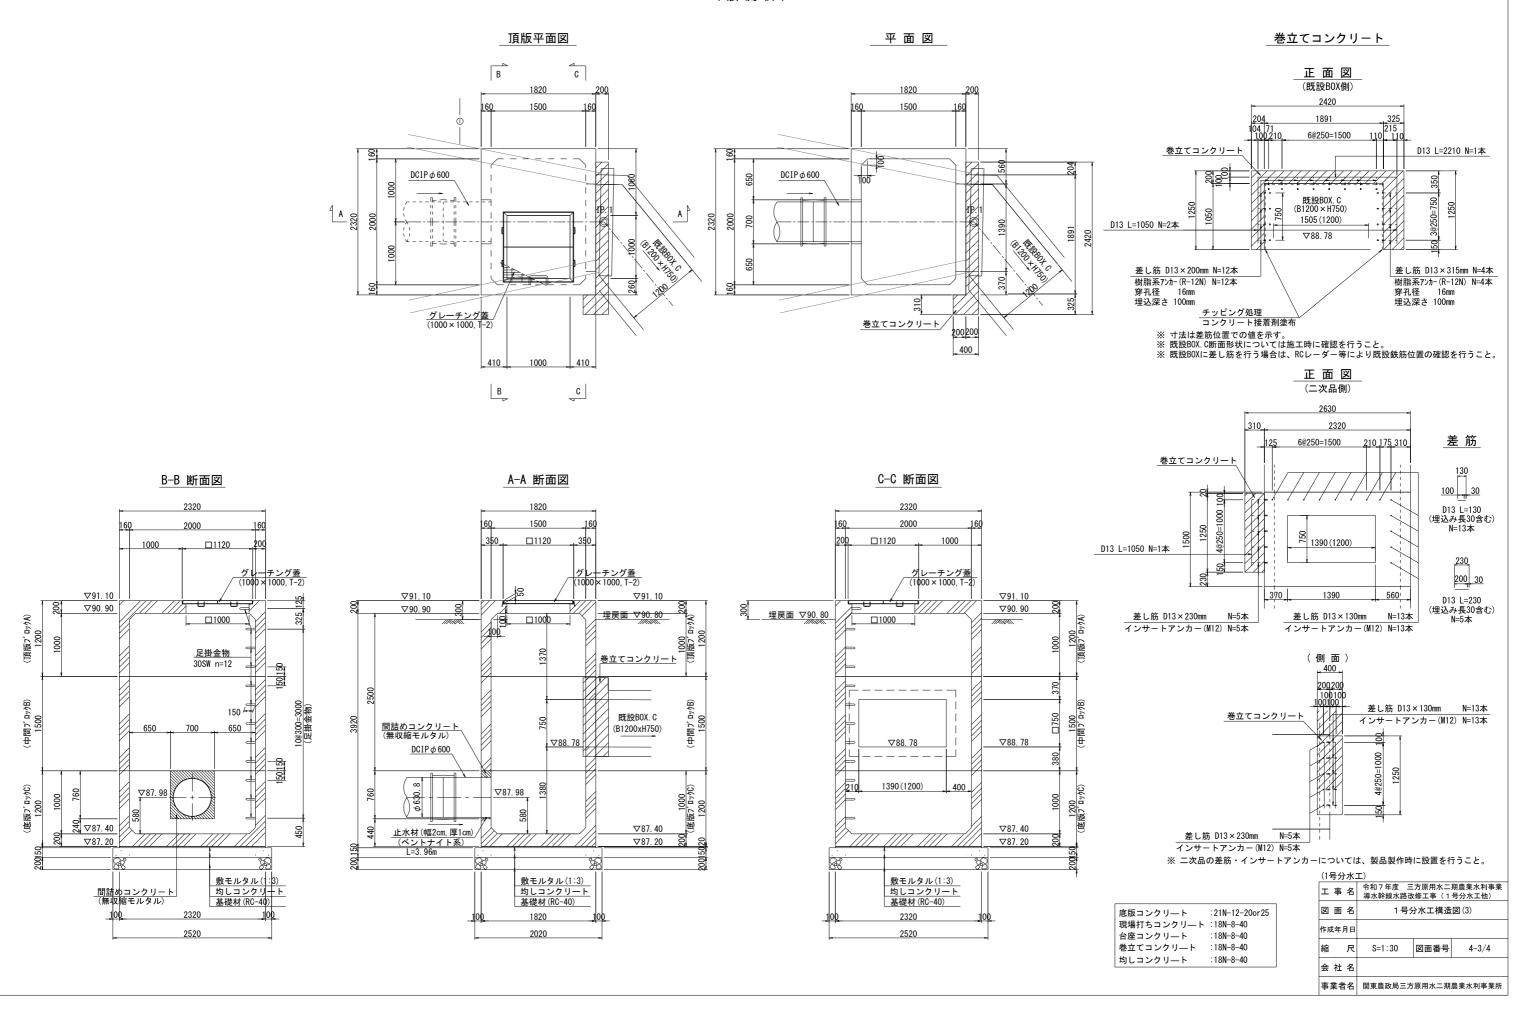


1号分水工構造図(4) (分水桝底版コンクリート)

底版コンクリート配筋図

底版平面図

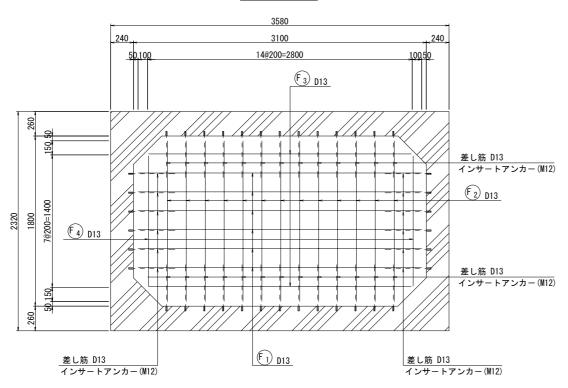


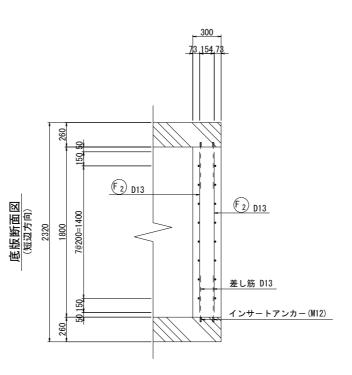


底版断面図 (長辺方向)

3100 14@200=2800 F₁ D13 F₁) D13 差し筋 D13 インサートアンカー(M12)

加工図

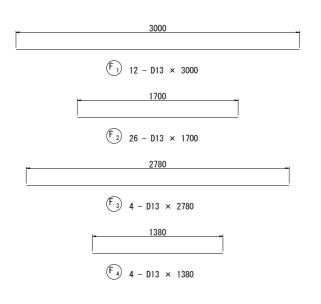

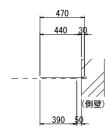

差し筋 D13×470mm N= 38本 インサートアンカー(M12) N= 38本 ※ インサートアンカーについては、製品製作時に設置を行うこと。

鈝筋重量表

記号	径	長さ	本 数	単位質量	1本当り質量	質 量	摘	要
		(mm)		(kg/m)	(kg/本)	(kg)		
F1	D13	3000	12	0. 995	2. 99	36		
F2	"	1700	26	"	1. 69	44		
F3	"	2780	4	"	2. 77	11	_	
F4	"	1380	4	"	1. 37	5		
差し筋	"	470	38	"	0. 47	18	_	
					小計	114 kg		
			(:	SD295A)	D13	114 kg		
					合計	114 kg		
			1	′ンサートア	ンカー(M12)	N=38本		


(1号分水工)


(12	(1号分水上)												
I	事	名	令和7年度 三 導水幹線水路改										
図	面	名	1号分水工構造図(4)										
作成	年月	月日											
縮		尺	S=1:20	図面番号	4-4/4								
숲	社	名											
事	業者	名	関東農政局三方	原用水二期	農業水利事業所								


1号分水工分水管標準断面図 s=1:20

標準断面図 (砕石基礎)


_____標準図 (360°Co巻き基礎)

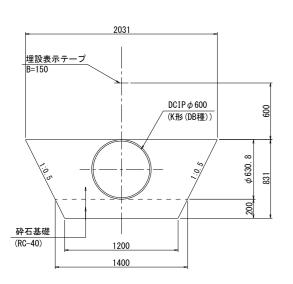

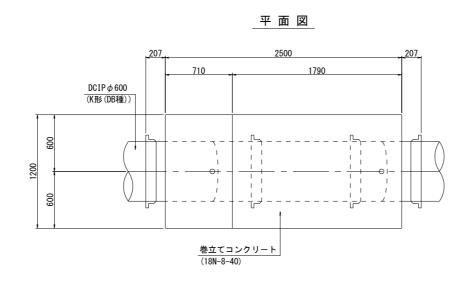

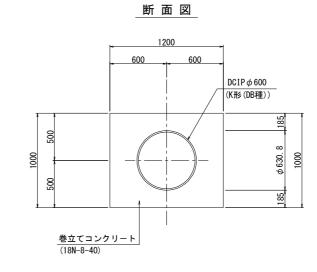




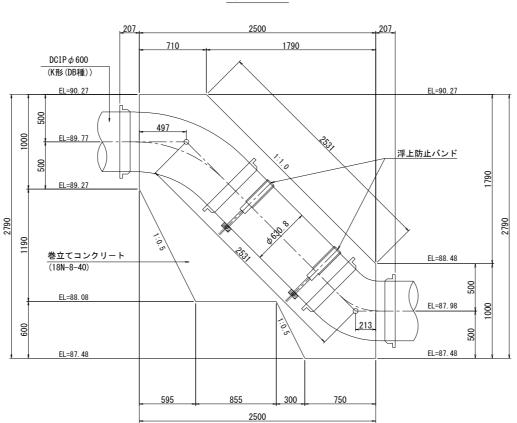

浮上防止バンド

(正面図) (側面図)

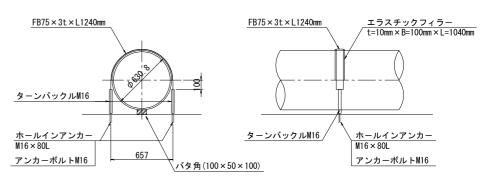


(1号分水工)


(1亏分7	(1号分水上)											
工事名		令和7年度 三方原用水二期農業水利事業 導水幹線水路改修工事(1号分水工他)										
図面名	1号分水	1号分水工分水管標準断面図										
作成年月日	作成年月日											
縮F	S=1:20	図面番号	5									
会社名	会 社 名											
事業者名	事業者名 関東農政局三方原用水二期農業水利事業所											

1 号分水工管割·異形管詳細図(1) s=1:30

平面図

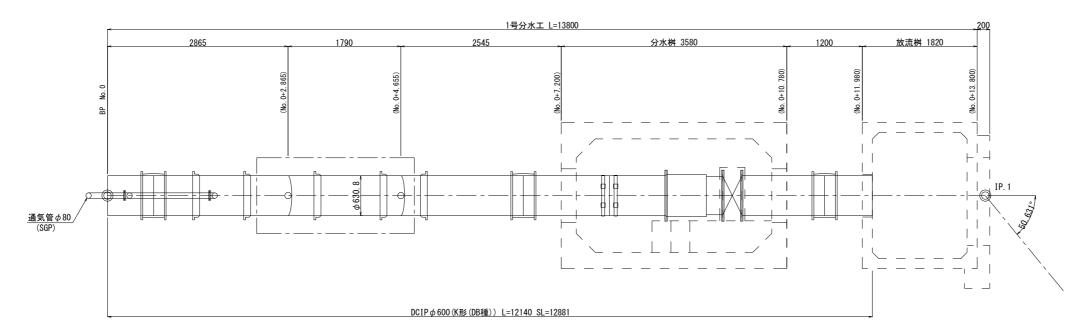

縦 断 図

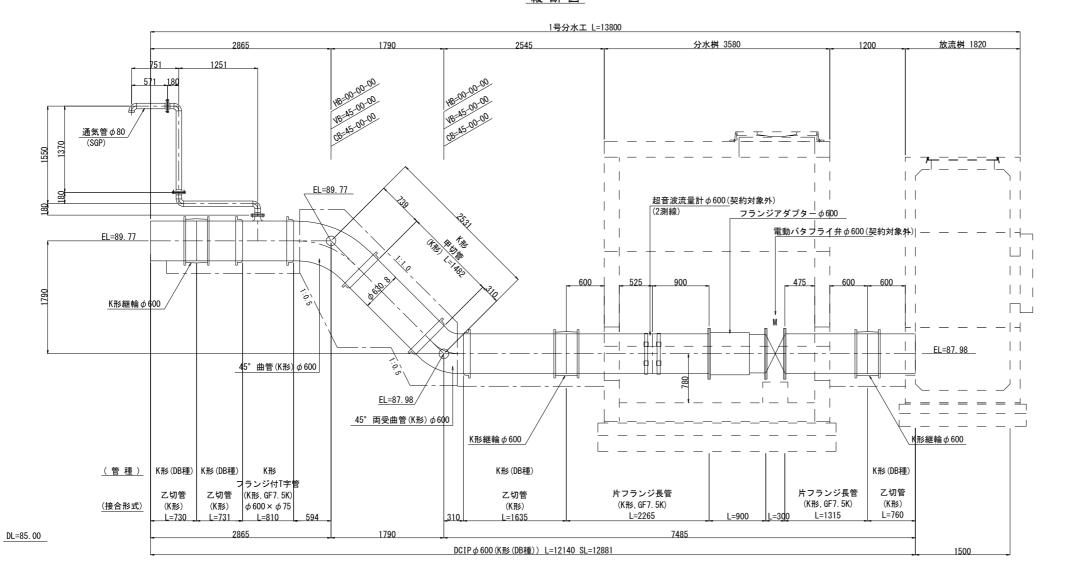

管種・管級 DCIP直管 :K形(DB種) DCIP異形管:K形


(15	号分	水:	I)		
I	事	名	令和7年度 三 導水幹線水路改		
図	面	名	1号分水工管	き割・異形	管詳細図(1
作成	年	月日			
縮		尺	S=1:30	図面番号	6-1/2
	+ +	Þ			

事業者名
関東農政局三方原用水二期農業水利事業所


1号分水工管割・異形管詳細図(2) _______

<u>通気管</u> (SGP80A)


<u>1フランジ曲管</u> 80A×90°×571/102L 1個

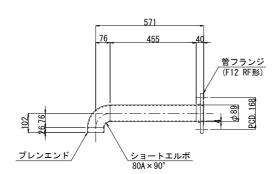

<u>2フランジ曲管</u> 80A×90°×1370/180L 1個

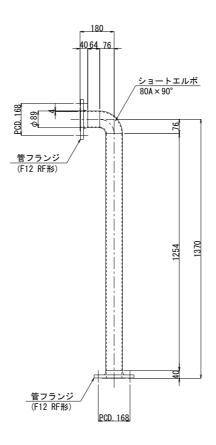


<u>2フランジ2曲管</u> 80A×90°×1251/180/180L 1個

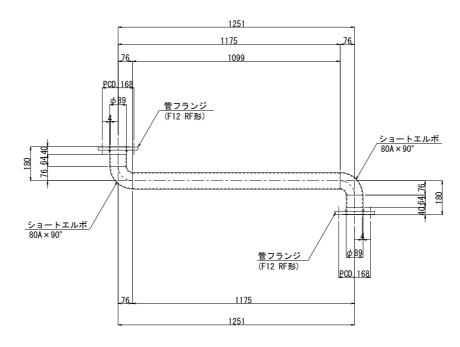


※SS400とし、塗装は溶融亜鉛めっきとする

(1号分水)	(1号分水工)											
工事名	令和7年度 三方原用水二期農業水利事業 導水幹線水路改修工事(1号分水工他)											
図面名	1号分水工管割・異形管詳細図(2)											
作成年月日												
縮尺	S=1:10 図面番号 6-2/2											
会 社 名												
事業者名	関東農政局三方原用水二期農業水利事業所											

階段エ

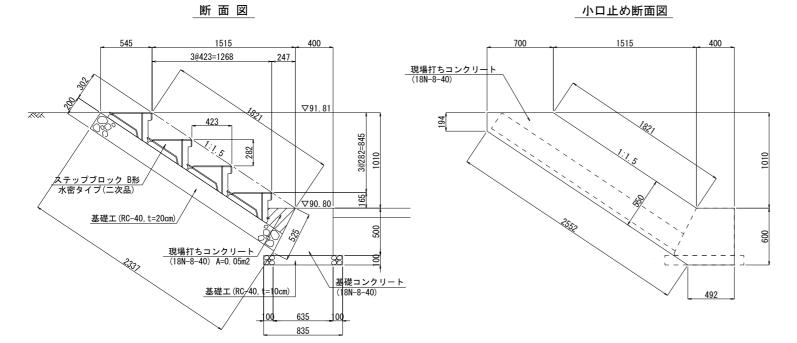

平面図

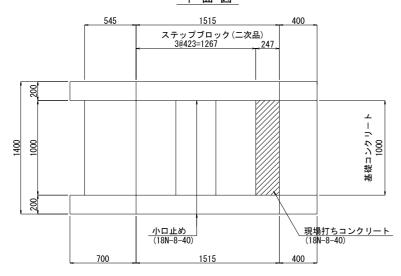


 U型側溝 (U-300×300, 再利用)
 U型側溝 (U-360×300, 再利用)

 400 50 300 50
 460 50 360 50


 サータル(1:3) 基礎砕石 (RC-40)
 数キルタル(1:3) 基礎砕石 (RC-40)

 500
 500

U-360×300(再利用) タル(1:3) 石 (RC-40)

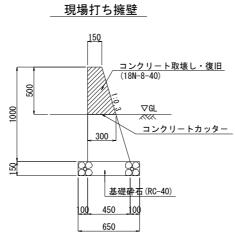



<u>ネットフェンス</u> (H=1200, ブラウン系)

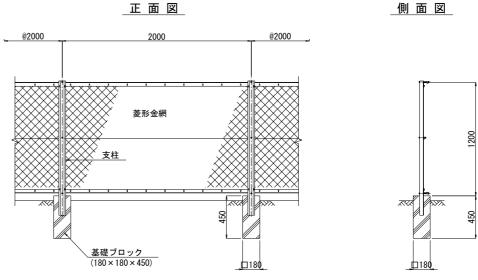


※コンクリート基礎廻りの標高が異なり偏土圧を受ける場合には、基礎コンクリートを大きくする等の対策を行うこと。
※導水幹線水路沿いの既設フェンスについては、再利用を行うこと。


門。扉

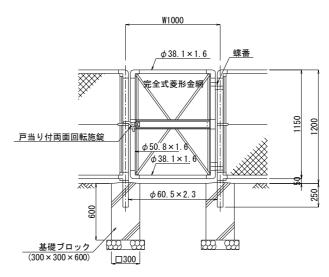

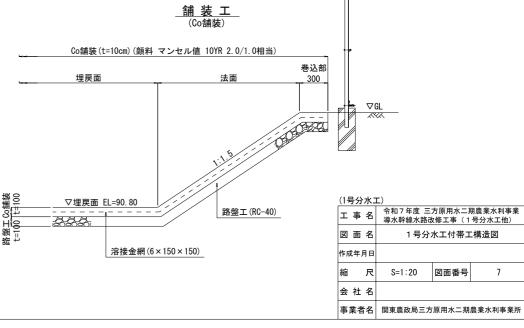


1 号分水工分水工撤去図 _{s=1:50}

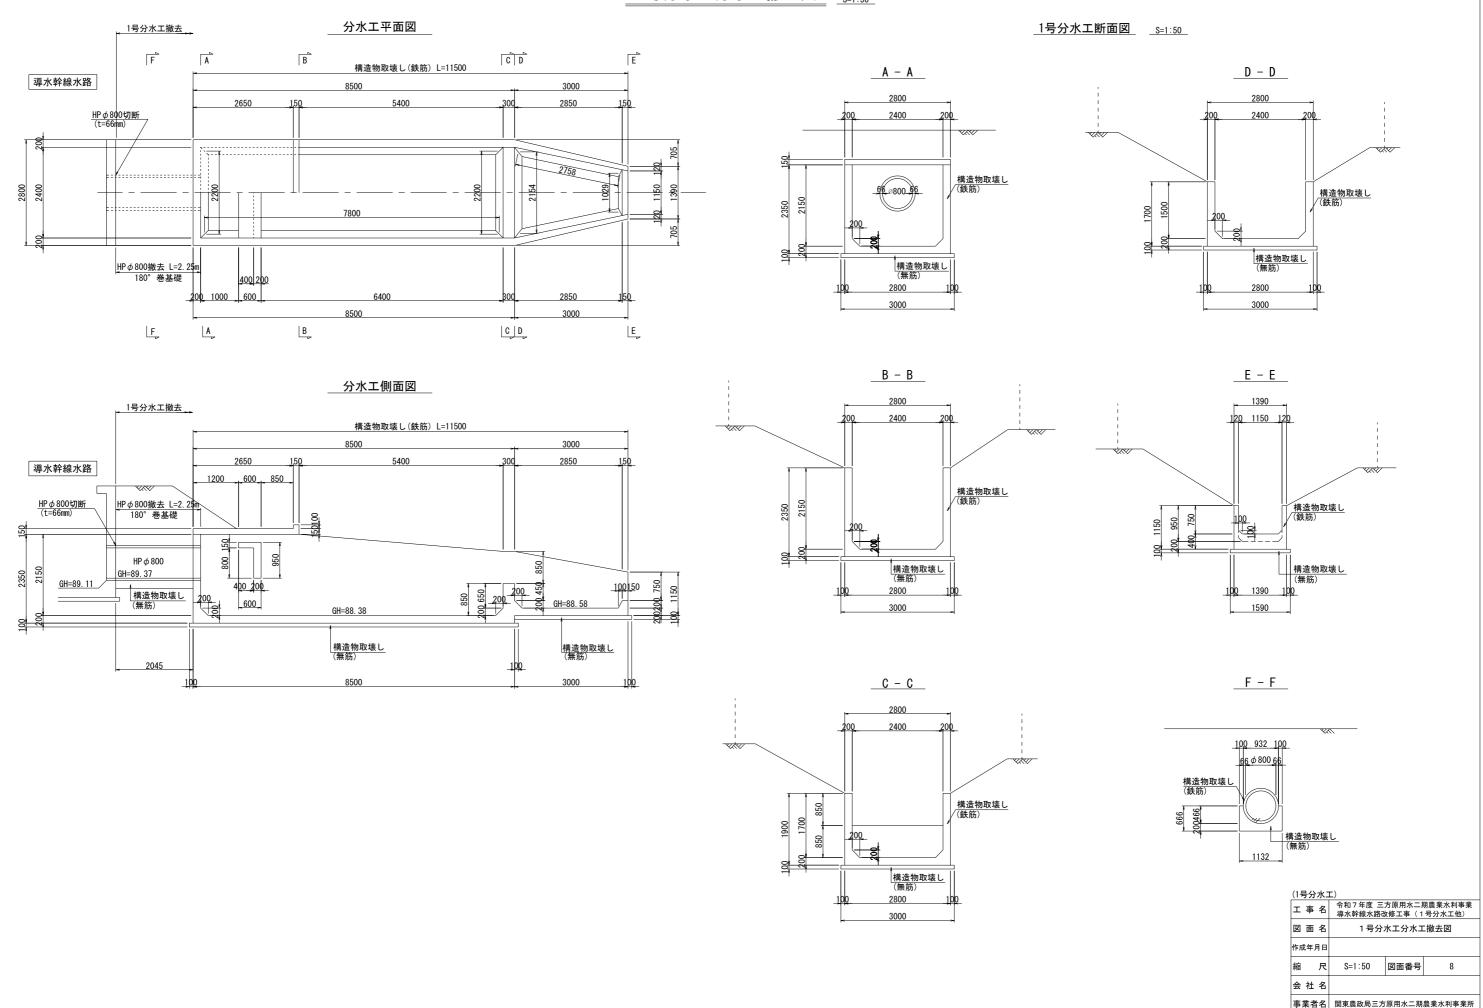

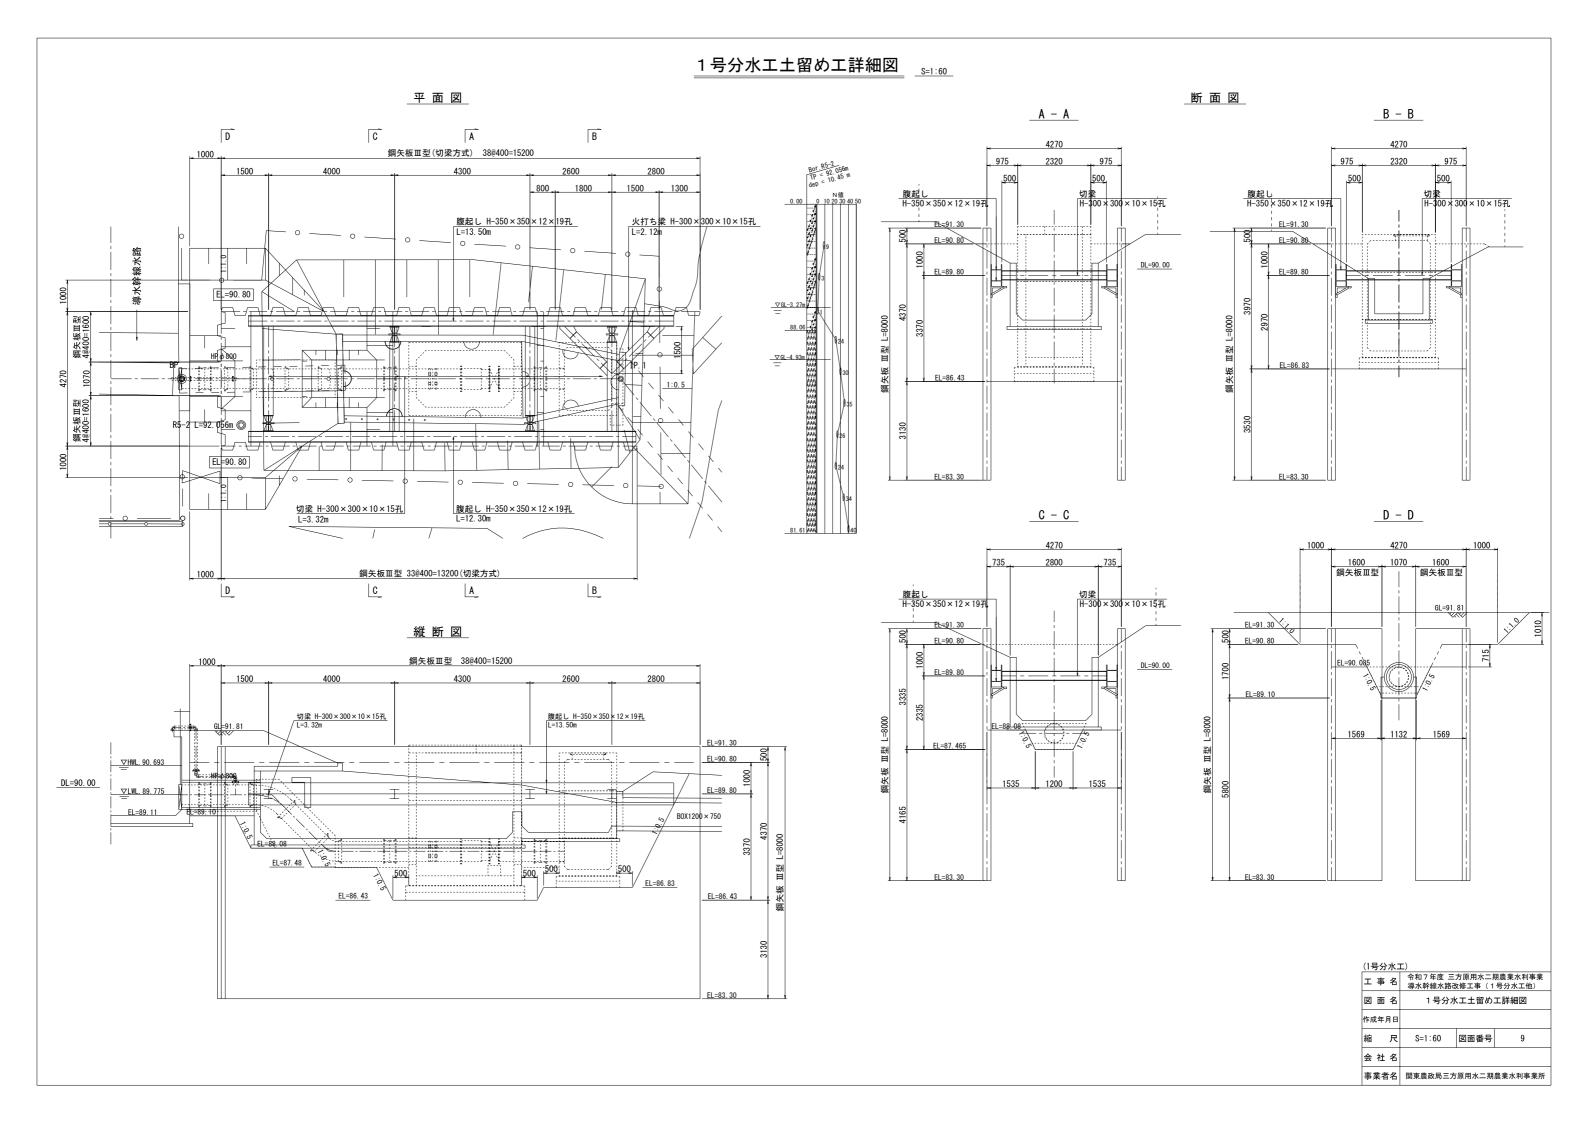


1号分水工仮橋工詳細図




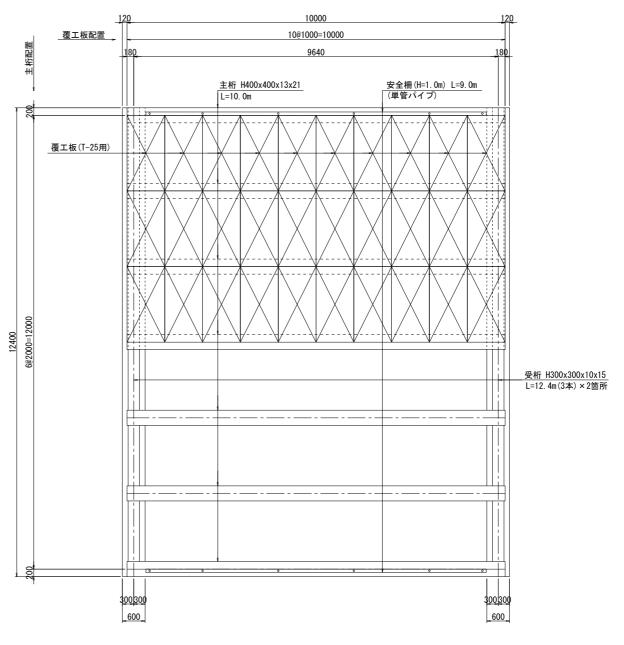


仮橋側面図 S=1:50

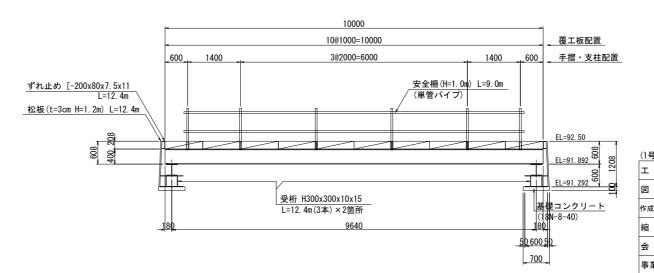



号分水	L)										
事 名		令和7年度 三方原用水二期農業水利事業 導水幹線水路改修工事(1号分水工他)									
面名	1 号分	1号分水工仮橋工詳細図									
戓年月日											
尺	図示	図面番号	10								
社 名											
業者名	関東農政局三方	原用水二期	農業水利事業所								
			•								

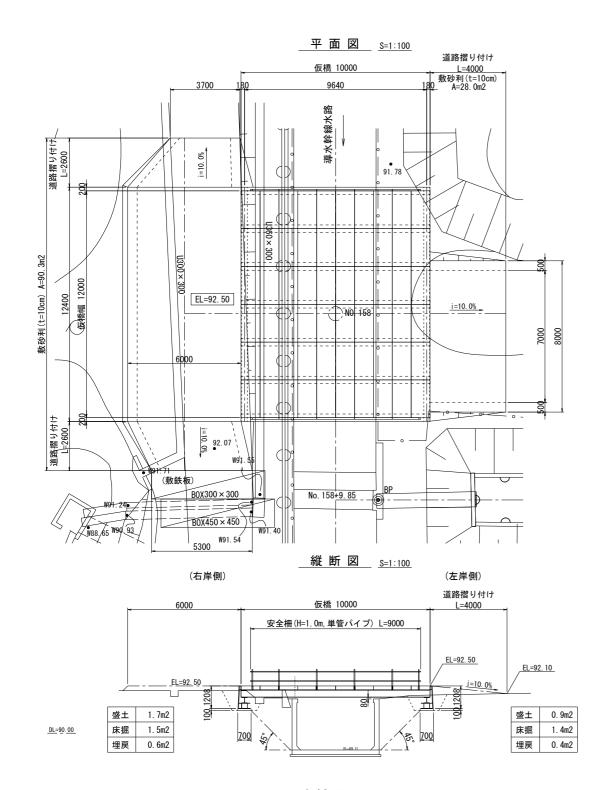


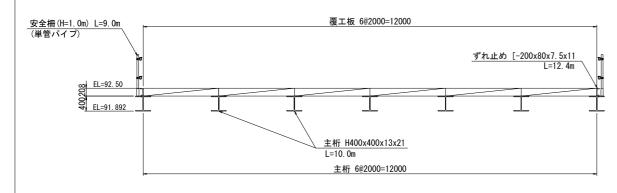



5号トンネル出口平面図 平面図 S=1:200 仮設桟橋詳細図 A-A 断 面 4 (側面図 中央部) managaid 凡例 9 × 1000=9000 覆工板(T-20用) 12.0×9.0 [-200×80×7.5×11(支給品) 大型土のう撤去 土木安定シート(t=0.37mm) H-300×300×10×15(支給品) L=1.5m(14本) H-350×350×12×19(支給品) 安全柵 (H=1000) 単管パイプ B-B 断 面 (側面図 端部) (93. 08) H-350×350×12×19(支給品) L=9.0m(7本) C-C 断 面 W92.65 6 × 2000=12000 覆工板(T-20用) [-200×80×7.5×11(支給品) 12.0×9.0 1号分水工 仮置き土 桁材 (支給品) H-350×350×12×19 L=9. 0m(7本) 現場打ち擁壁 ネットフェンス復旧図 ※5号トンネル出口仮橋の桁材は存地支給品である。 爪付胴線 R付L40x40x3 擁壁復旧 (18N-8-40) 300 工事名 令和7年度 三方原用水二期農業水利事業 導水幹線水路改修工事(1号分水工他) 5号トンネル出口平面図 図面名 基礎砕布(RC-40) 作成年月日 00 450 100 縮尺 図面番号 650 会社名 ※ネットフェンス復旧は溶融亜鉛めっきとするが施工にあたり周辺のネットフェンスを確認し、監督職員へ報告することとする。 事業者名 関東農政局三方原用水二期農業水利事業所

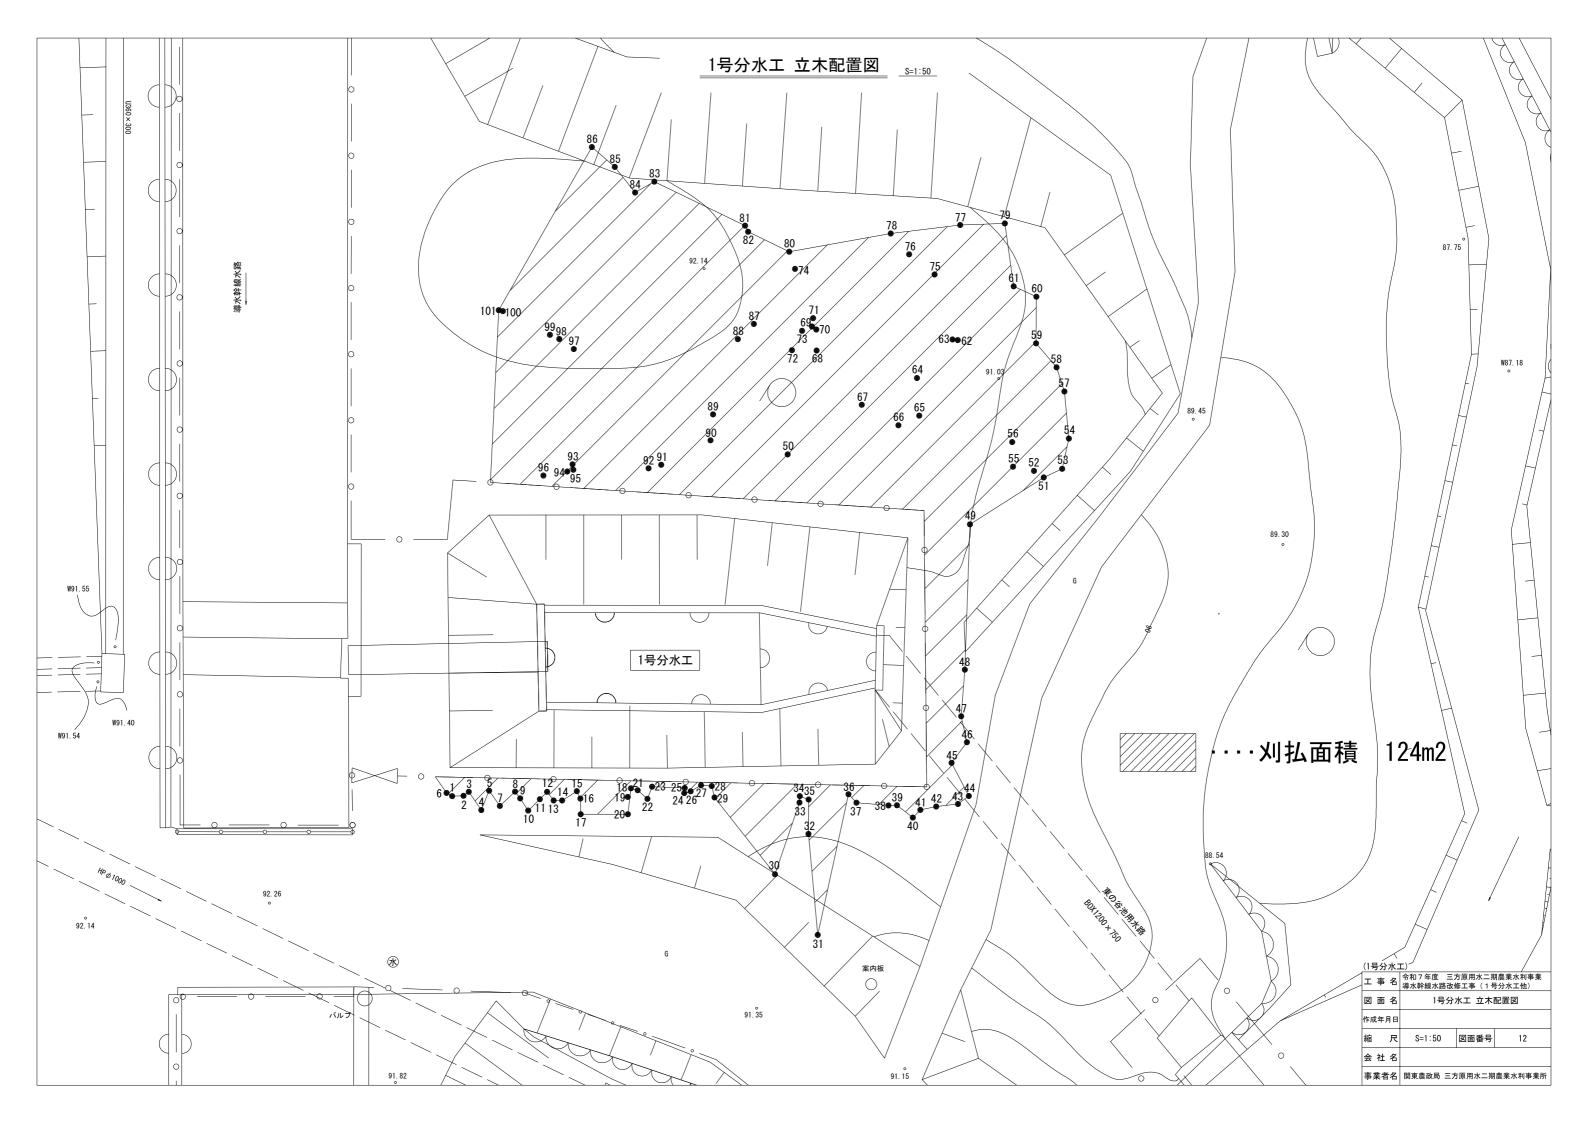

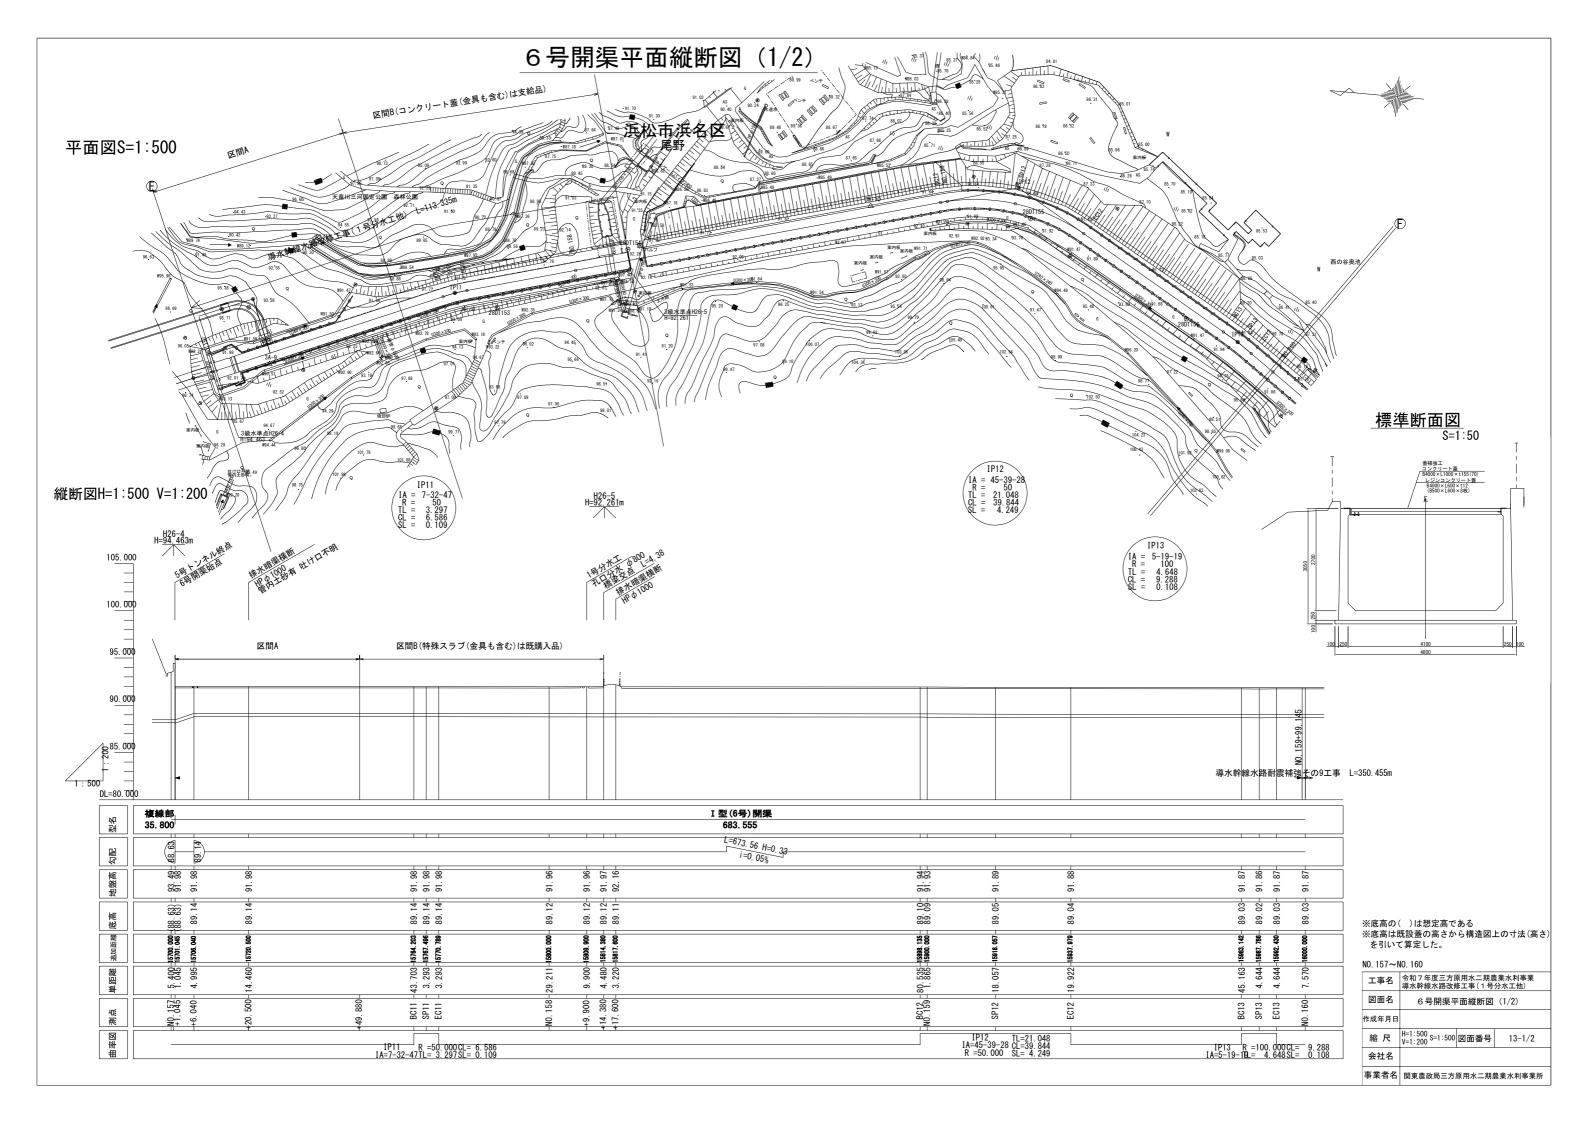

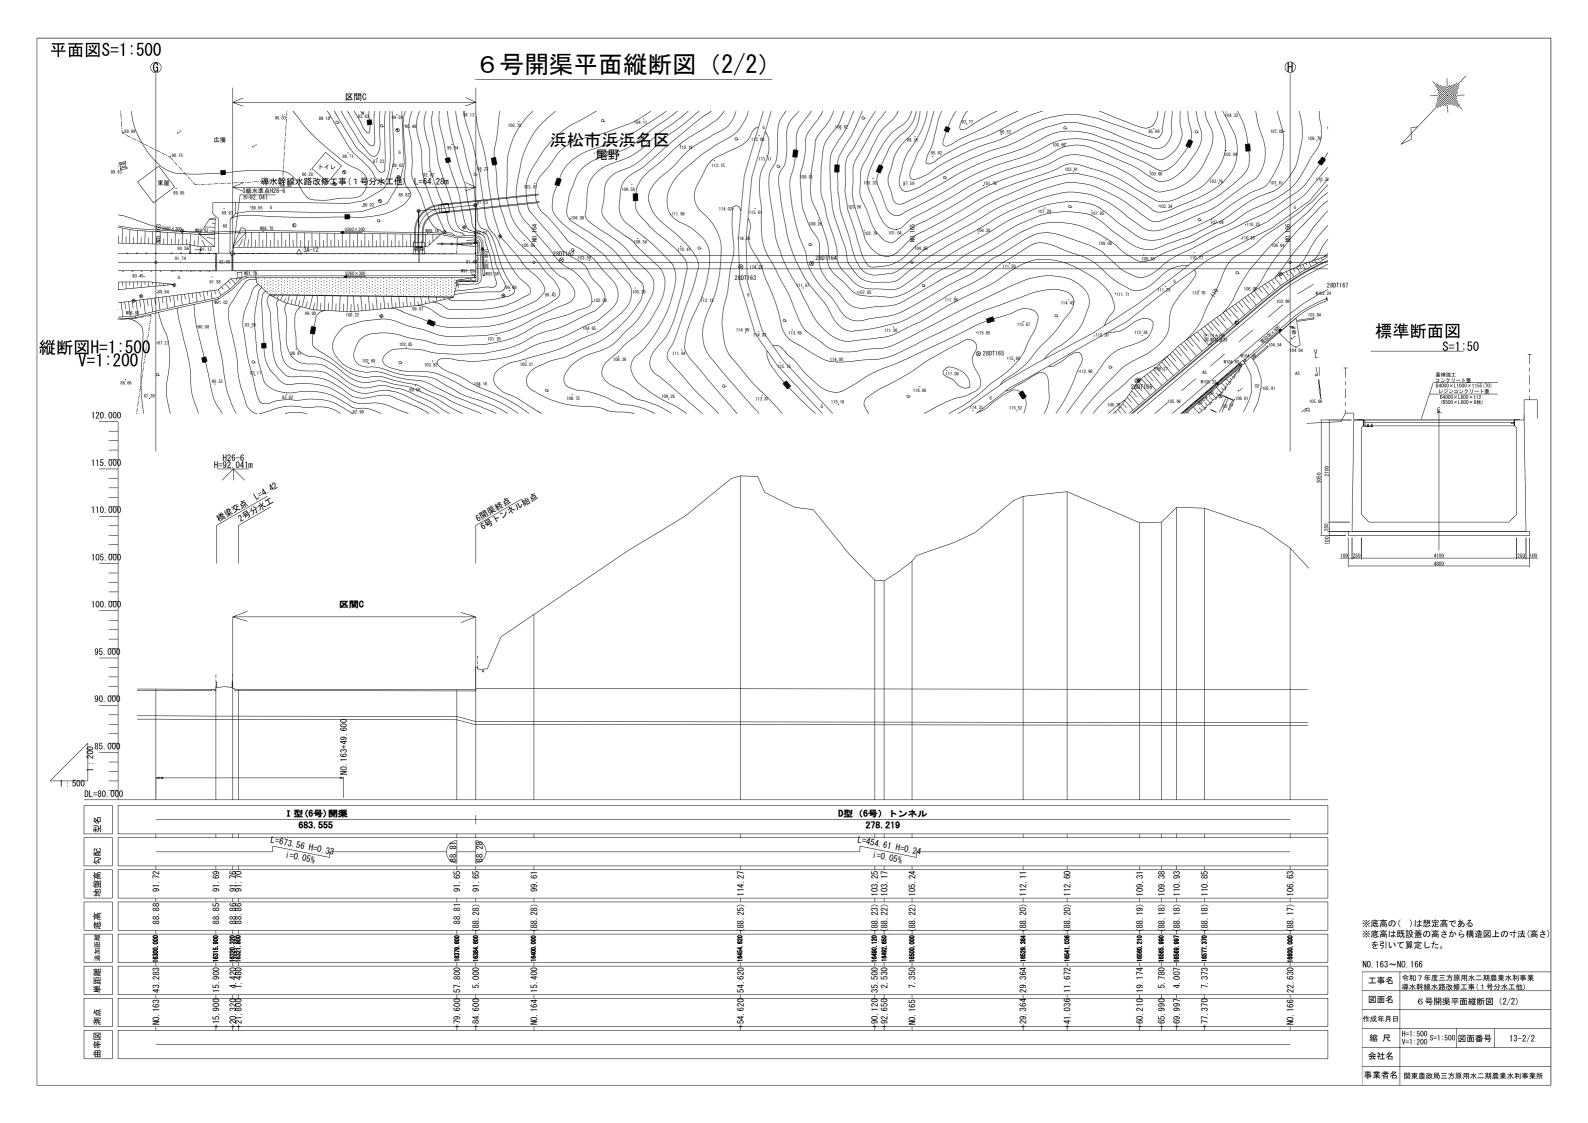

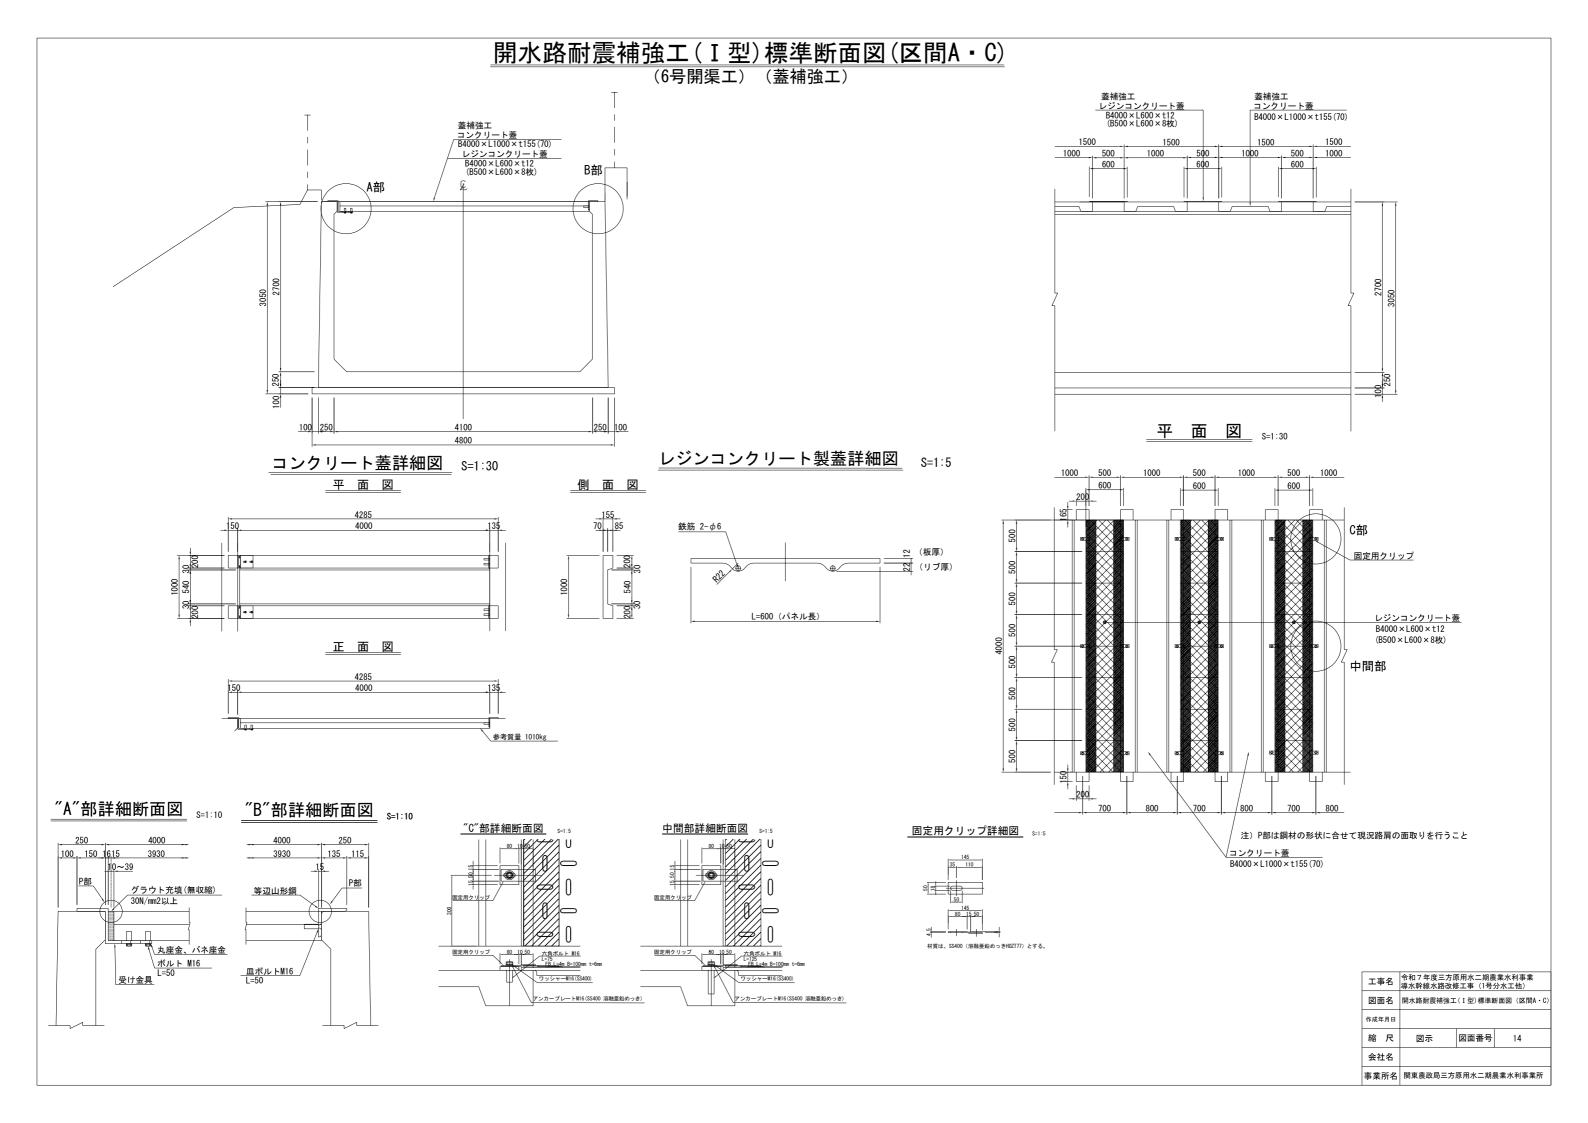


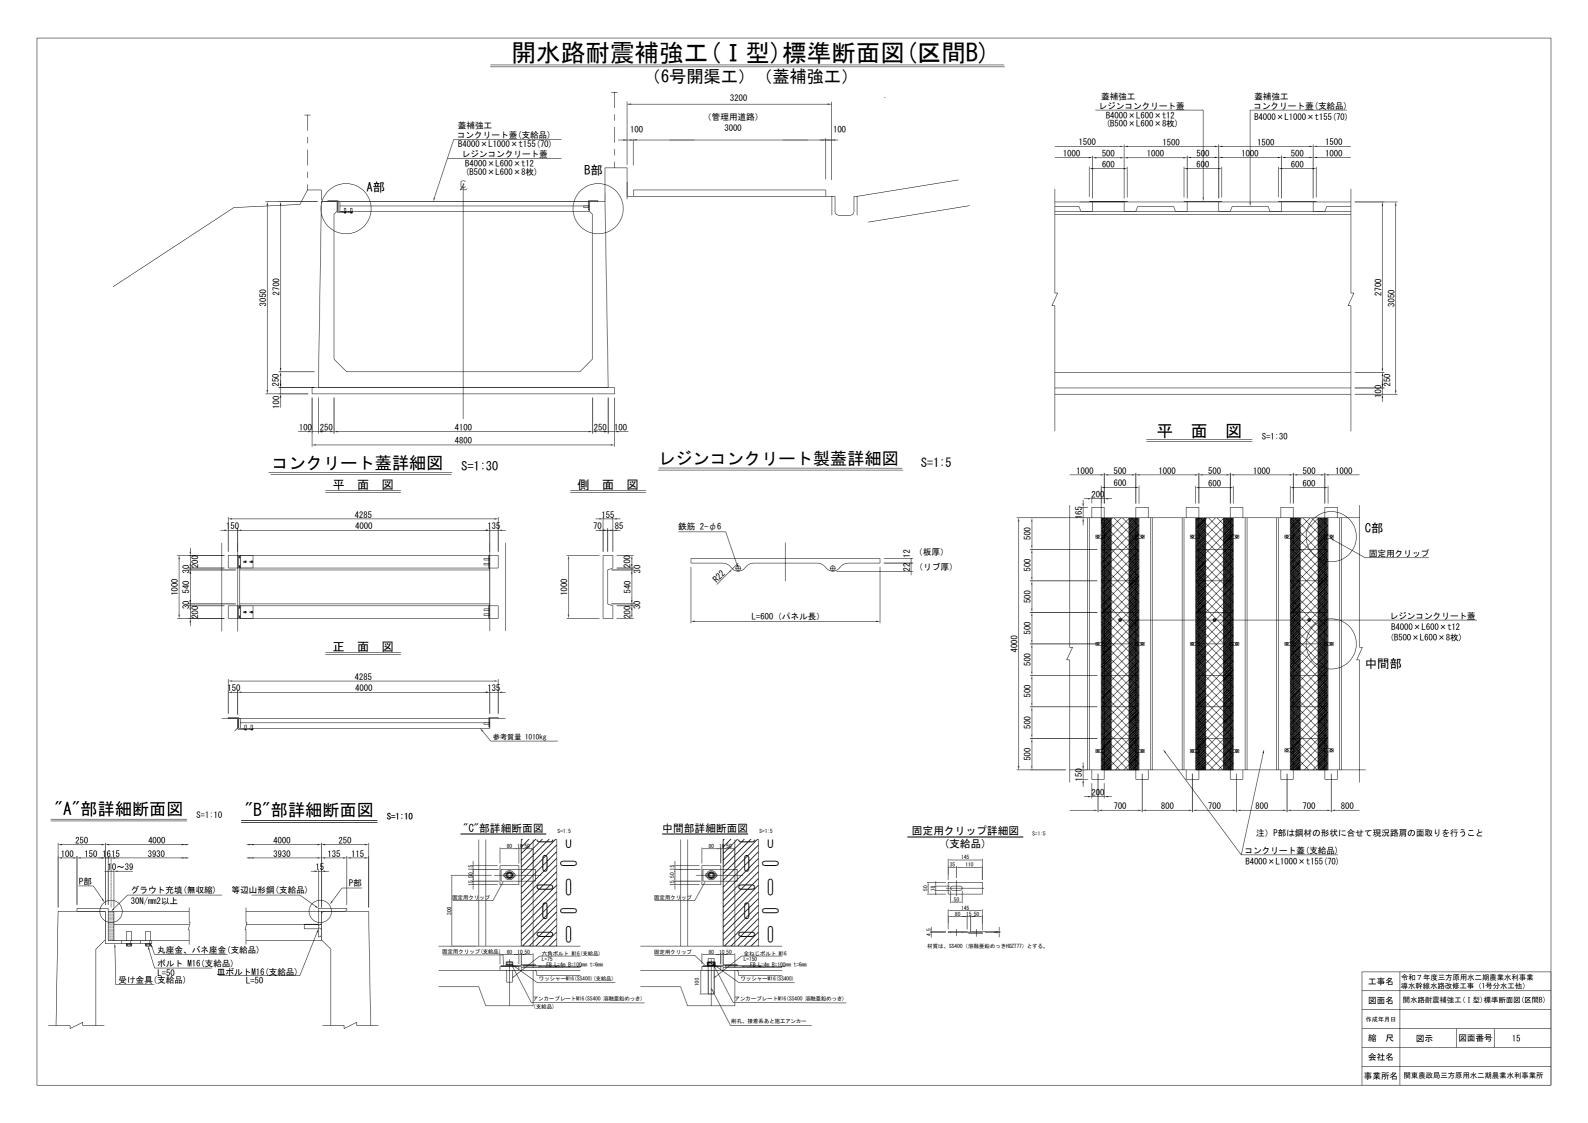


開水路耐震補強工(I型)標準断面図


(蓋受け金具等詳細図)


コンクリート蓋詳細図(A、C区間)

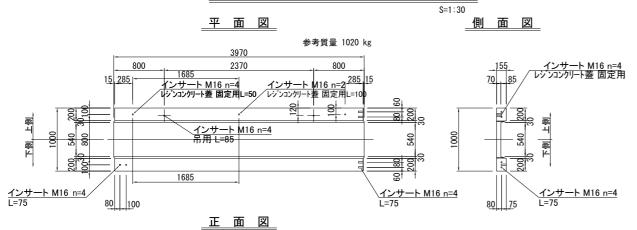

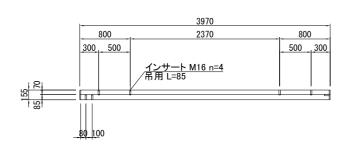


コンクリート蓋詳細図(支給品(B区間)) s=1:30 (3930用、3970用)

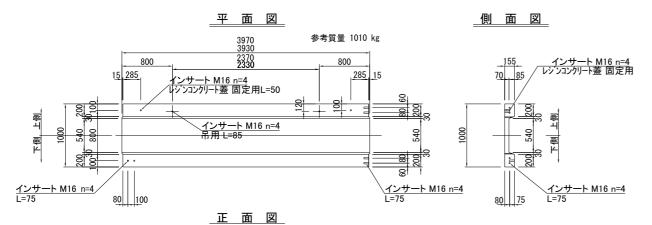

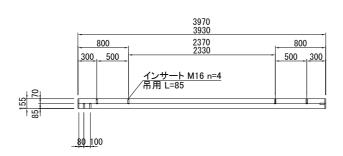


等辺山形鋼詳細図 s=1:5

平 面 図

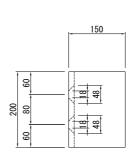


断 面 図

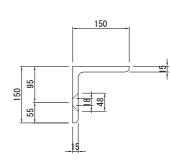


材質は、SS400 (溶融亜鉛めっきHDZT77) とする。

受け金具詳細図 s=1:5

平 面 図

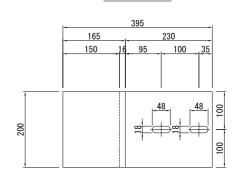


正 面 図

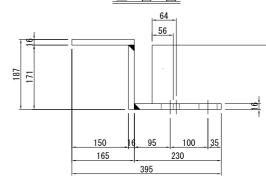

材質は、SS400 (溶融亜鉛めっきHDZ77) とする。


P部詳細図 S=1:30

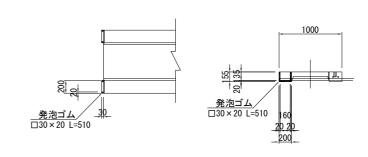

工事名	令和7年度三方原 導水幹線水路改修:		
図面名	開水路耐震補 (蓋受け	強工(Ⅰ型)材 ・金具等詳細	
作成年月日			
縮尺	図示	図面番号	16
会社名			
事業所名	関東農政局三方	原用水二期	農業水利事業所

1号分水工桝(二次品)参考図(1)_{__________} (分水桝)

平 面 図

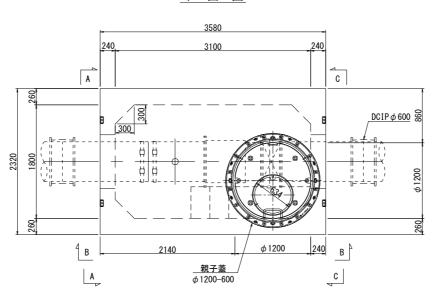

表吅奴里不	Σ.								一丸ヨり
製品番号			サイ	ズ		規格	数量	参考質量	摘要
衣加田勺	В	×	L	×	T	75t 1D	双 里	多句具里	贝贝女
特殊スラブ	î								
	3580	×	2320	×	250	開口 インサート 連結金具 足掛金物	1 枚	4400 kg	φ1200 M16 n=4 M16 (A+A) n=4 30SW n=1
						合計	1 枚		

製品数量表

一式当り

1号分水工桝(二次品)参考図(1)


S=1:30 図面番号 参考-1-1/2


事業者名 関東農政局 三方原用水二期農業水利事業所


作成年月日 縮

会社名

衣叫	~								2(3)
製品番号	В	×	サイ <i>ス</i> H	ズ ×	L	規 格	数量	参考質量	摘要
RPCA-	全国ボッ	ク	スカルバ-	ート協	協会型 R	C型 T-245 (凹凸フラ	ラット)		
B1	3100	×	1800	×	1500	足掛金物 連結金具 連結金具	1 本	10900 kg	30SW n=5 M16 (A+A) n=4 M16 (D+D) n=4
B2	3100	×	1800	×	1500	側壁開口 側壁開口 足掛金物 連結金具	1 本	10680 kg	R425xH305 (ϕ 850) R425xH305 (ϕ 850) 30SW n=5 M16 (D+D) n=8
В3	3100	×	1800	×	1200	調整用 側壁開口 側壁開口 連結金具 PZインサート	1 本	8260 kg	R425xH545 (φ 850) R425xH545 (φ 850) M16 (D+D) n=4 M12 L= 52 n=38
						合計	3 本		

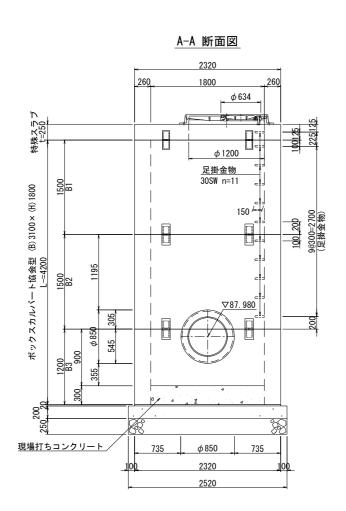


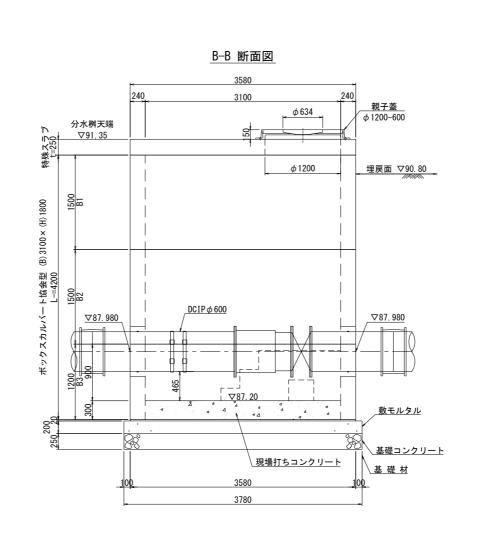


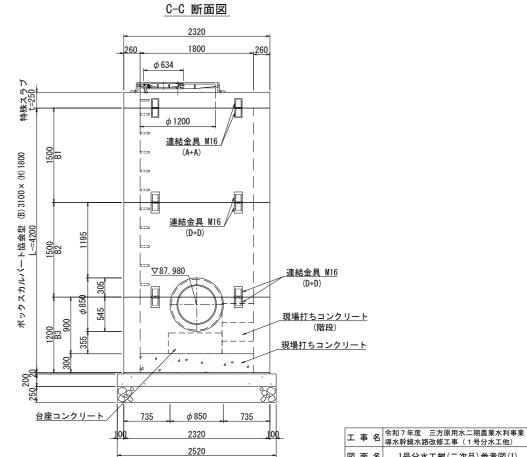


(放流桝)

平 面 図

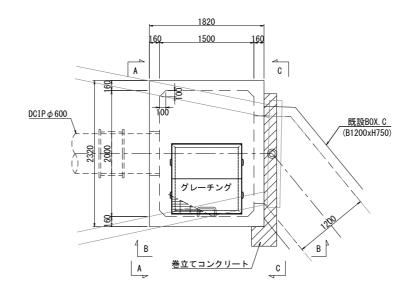

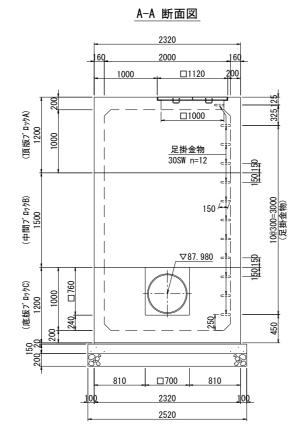

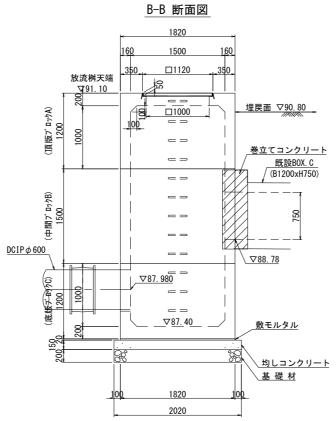

製品数量表


一式当り

			サイ	7 "					
製品番号	Α	×	В	×	Н	規 格	数量	参考質量	摘 要
МСホール	頂版	ブロ・	ックA						
A	2000	×	1500	×	1200	頂版開口 足掛金物	1 本	4770 kg	□1000x1000(受枠付) 30SW n=4
мсホール	中間:	ブロ・	ックB						
В	2000	×	1500	×	1500	側壁開口 足掛金物 PZインサート 差筋 差筋	1 本	4240 kg	B1390xH750 30SW n=5 M12 L=52 n=18 D13 L=100 n=13 D13 L=200 n= 5
мсホール	底版:	ブロ・	ックC						
С	2000	×	1500	×	1200	側壁開口 足掛金物	1 本	5090 kg	B700xH760 30SW n=3
						合計	3 本		

差 筋



C-C 断面図

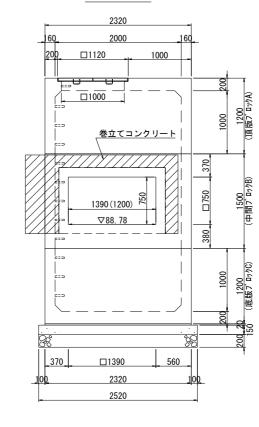


※ 既設BOX.Cについては現場確認が必要です。

工事名	令和7年度 三次 導水幹線水路改作							
図面名	1号分水工	1号分水工桝(二次品)参考図(2)						
作成年月日								
縮反	S=1:30	図面番号	参考-1-2/2					
会社名	i							
事業者名	事業者名 関東農政局 三方原用水二期農業水利事業所							


1号分水工 マンホール蓋・グレーチング蓋参考図_{S=1:100}

マンホール親子蓋 ϕ 1200 (ϕ 600)

平面図

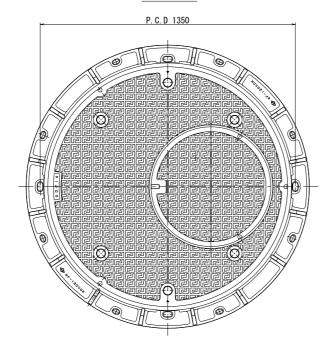

断面図

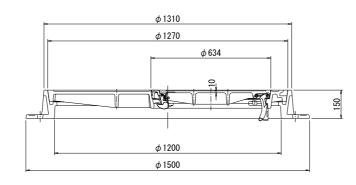


 品名
 土木用鉄蓋


 型式
 SF-120×60FNAPJ25型

 区分: 車道用
 構造: 急勾配受け

 破壊荷重: 700kN以上
 適用荷重: T-25

グレーチング蓋 (T-2, 1000×1000)

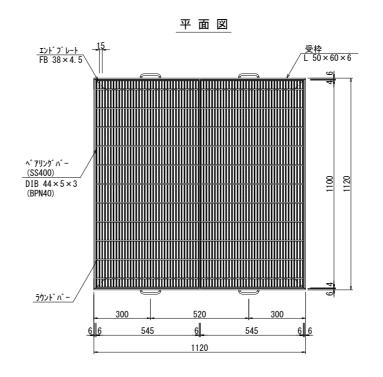

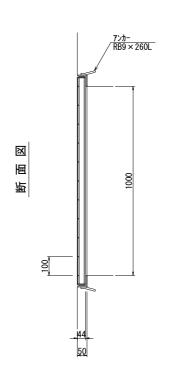

1. 型式 D1FD44-10	D-GRIP細目					
2. 表面処理						
グレーチング:亜鉛	メッキ					
受 枠 :黒ペ	イント					

GR1	55.8 kg
GR2	55.8 kg
合 計	111.6 kg
受 枠	21.7 kg
総重量	133.3 kg

 エ 事 名
 令和7年度
 三方原用水二期農業水利事業 海水幹線水路改修工事(1号分水工他)

 図 面 名
 1号分水工 マンホール差・グレーチング養参考図 作成年月日

 縮 尺
 S=1:10
 図面番号
 参考-2

 会 社 名

 事業者名
 関東農政局
 三方原用水二期農業水利事業所