





S=1:10000

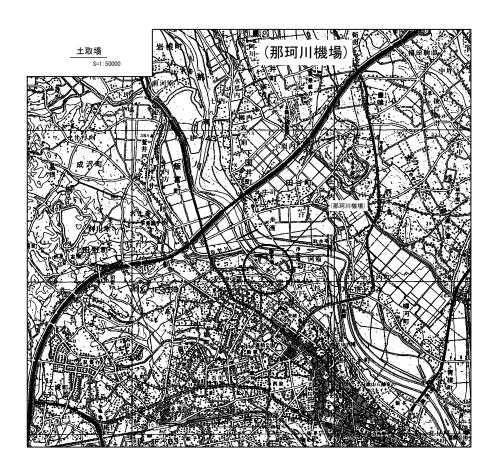

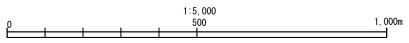


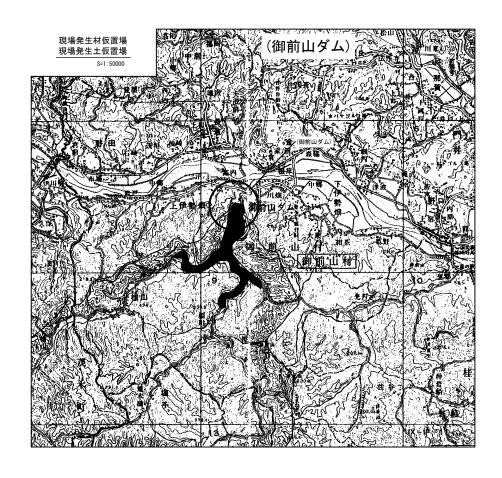


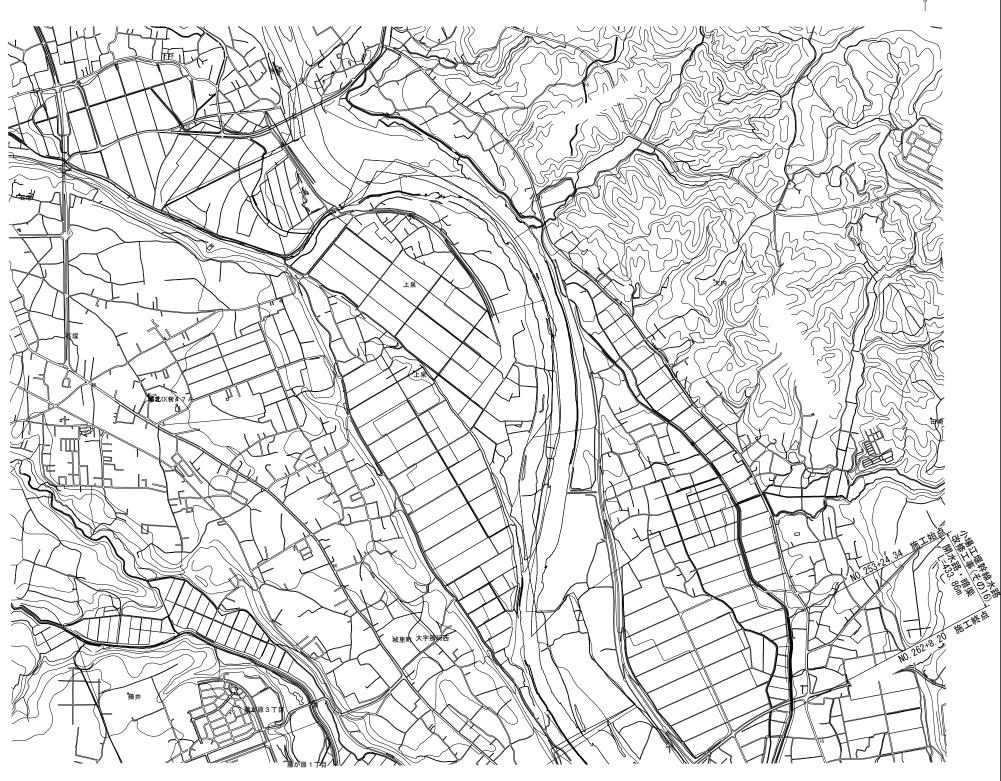


電子地形図25000 (国土地理院) を加工して作成

工事名	令和6年度 那珂川沿岸農業水利事業 (二期) 小場江堰幹線水路改修工事(その16)					
図面名	施工位置図					
作成年月日						
縮尺	S=1:10000	図面番号	1			
会社名						
事業所名	関東農政局 那珂川沿岸農業水利事業所					

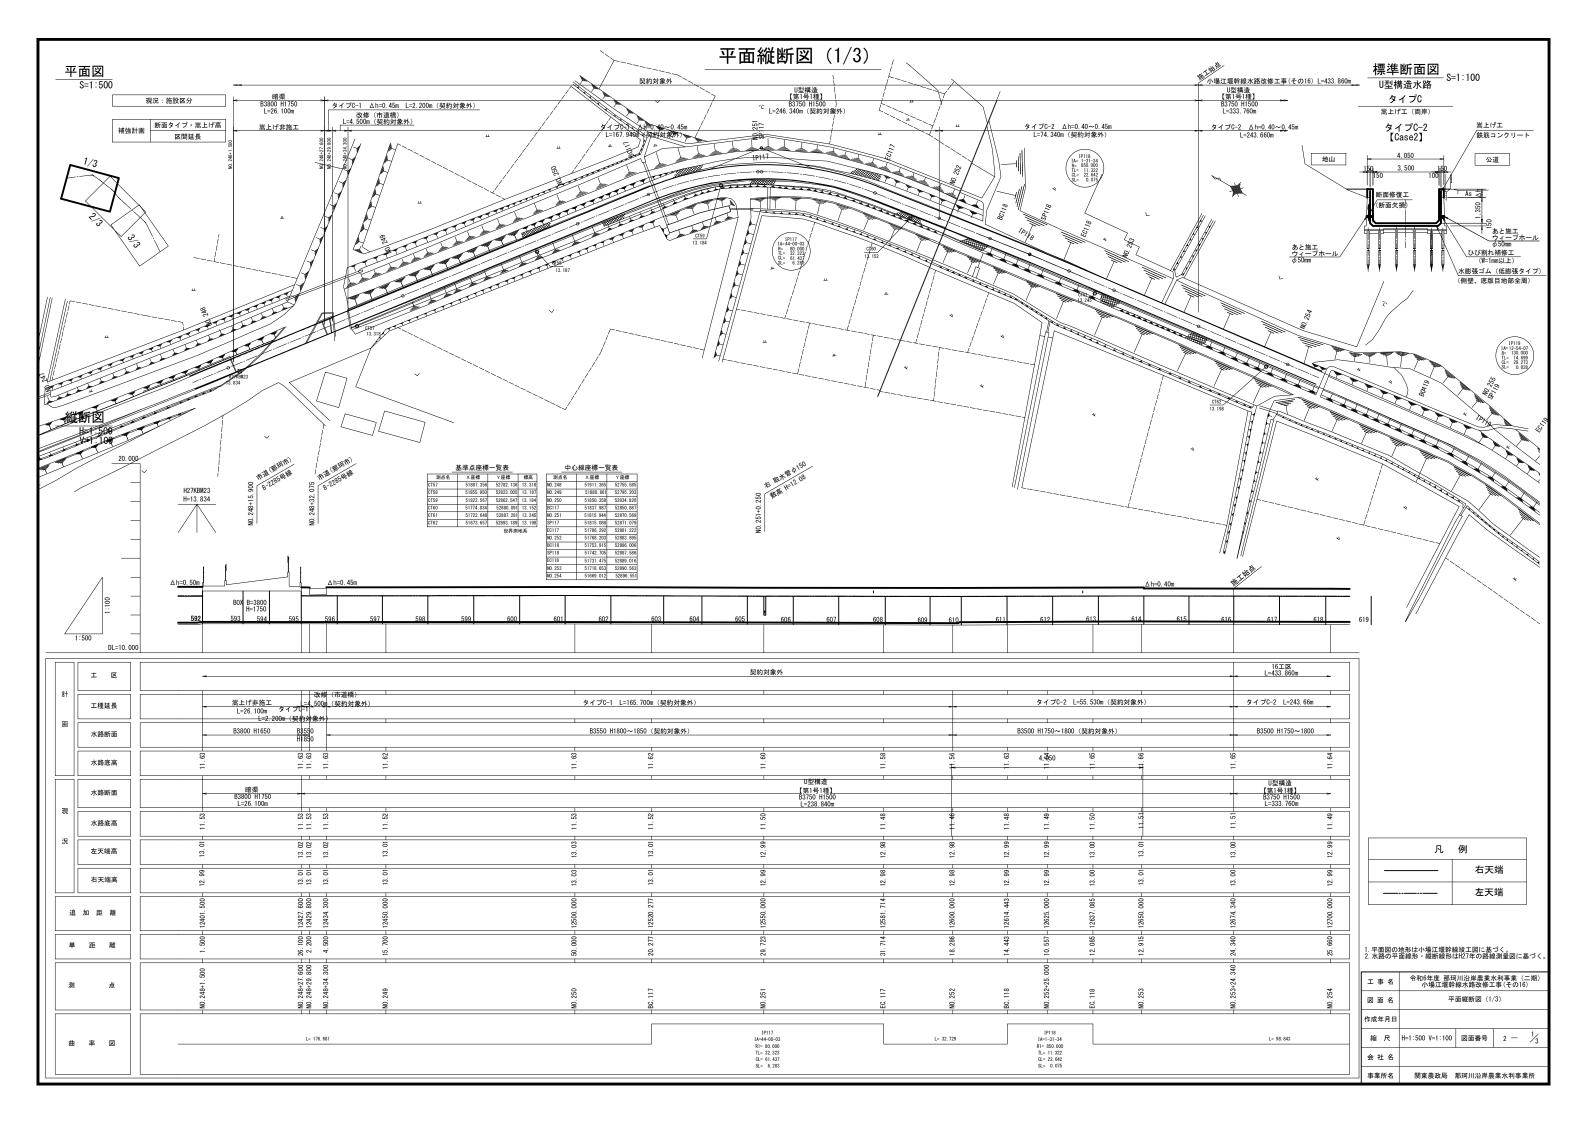

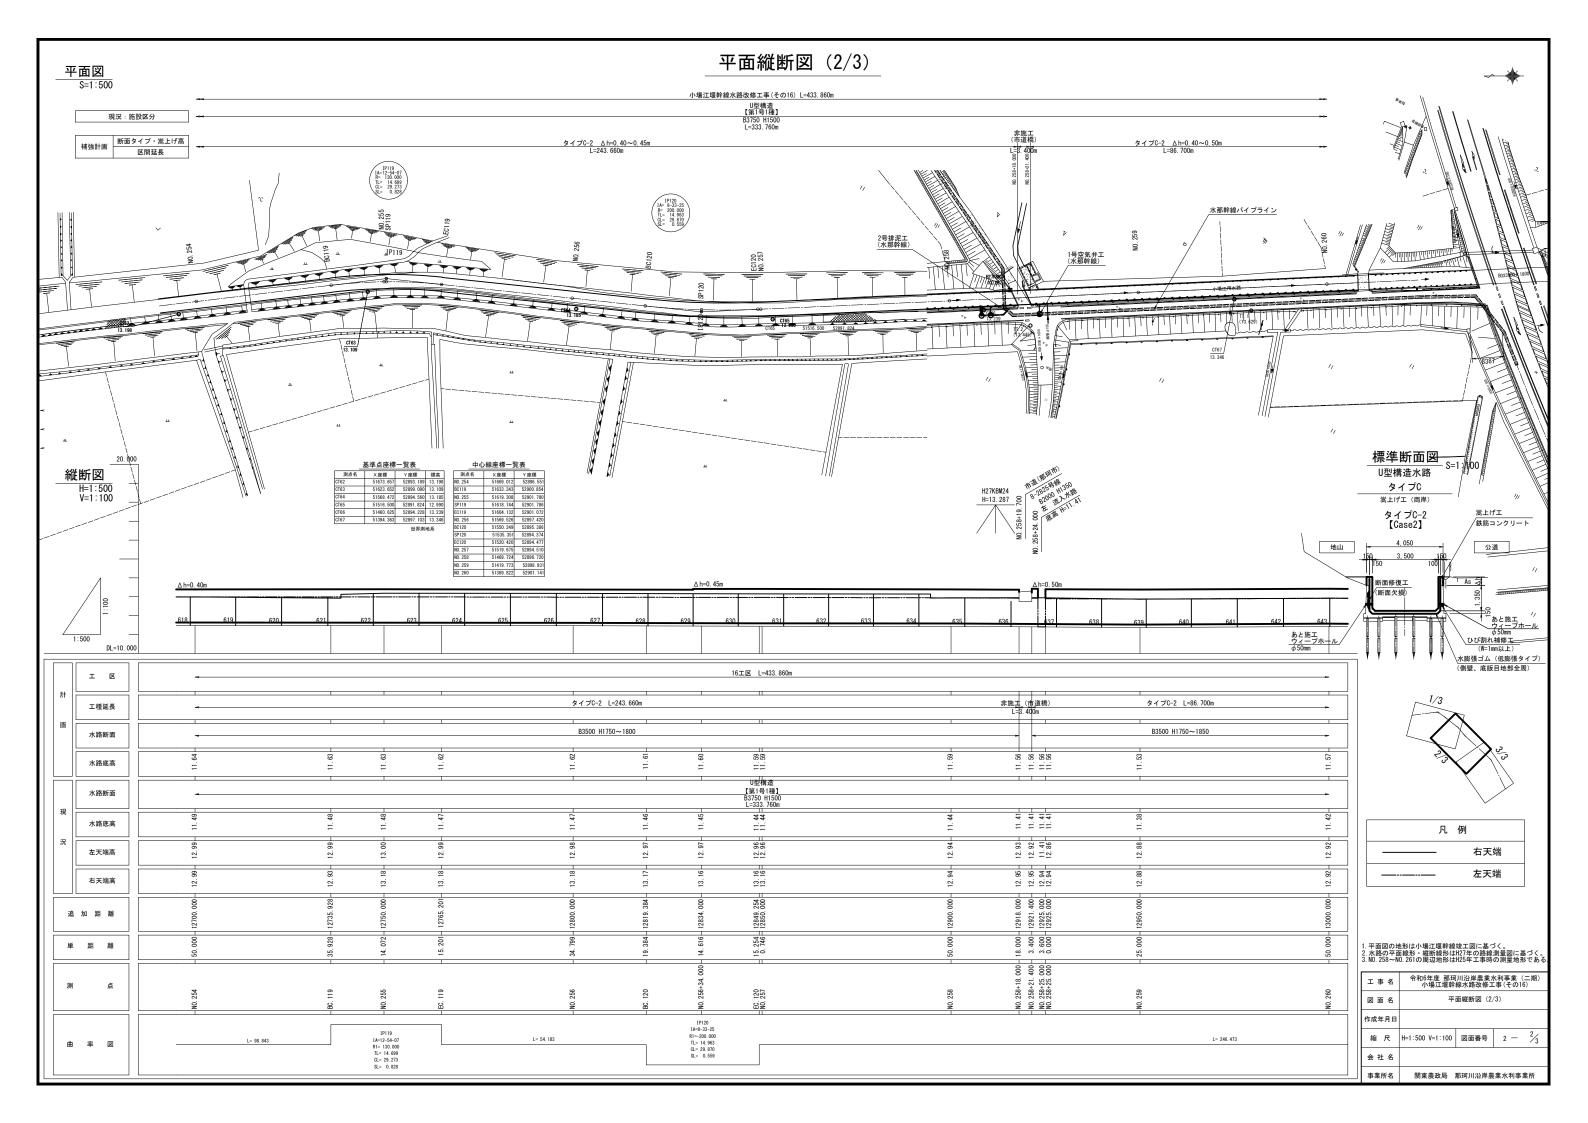

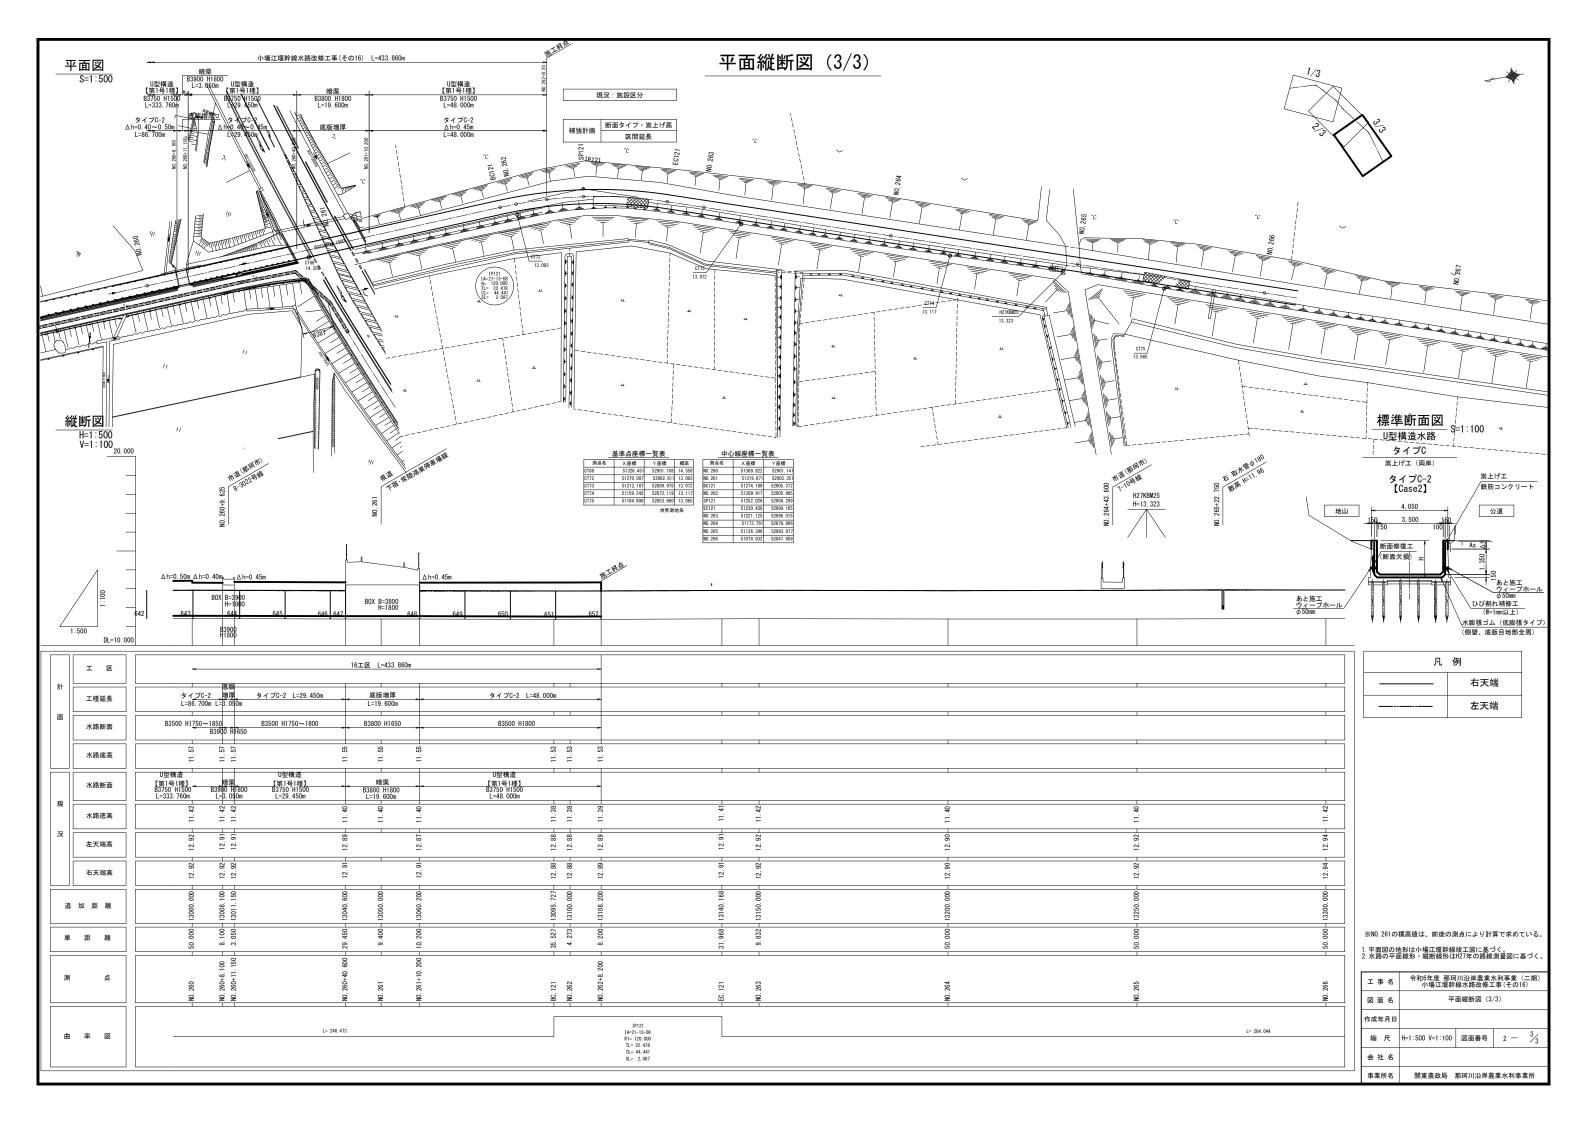


横断図(1/2)

(契約対象外) __NO. 251__

GH=11.50 FH=


U型構造 タイプC-1

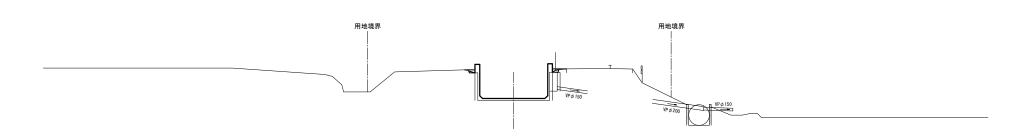

DL=7. 00

NO. 256 GH=11. 47 FH=11. 60

U型構造 タイプC-2

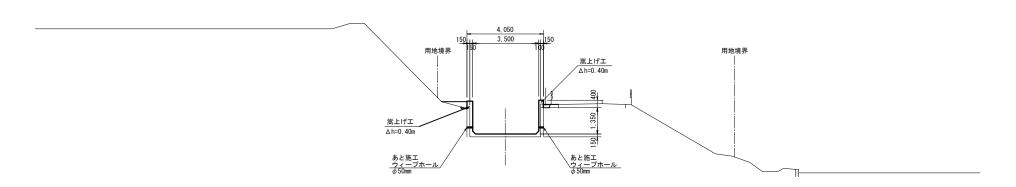

工事名	令和6年度 那珂川沿岸農業水利事業 (二期) 小場江堰幹線水路改修工事(その16)				
図面名	横断図(1/2)				
作成年月日					
縮尺	1:100	図面番号	3-1/2		
会社名					
事業所名	関東農政局	那珂川沿岸農	業水利事業所		


DL=7. 00

横断図(2/2)

MO. 258+24. 00

GH=11. 42
FH=11. 41


U型構造 タイプC-2

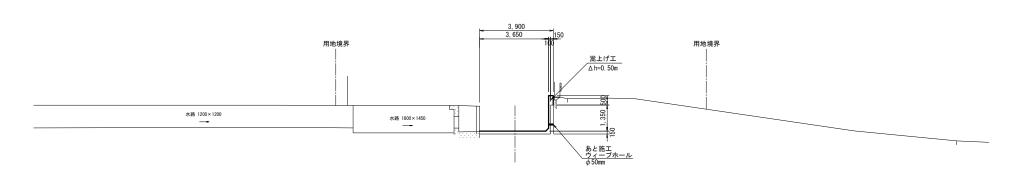


DL=7. 00


NO. 261 GH=14. 24 FH=

嵩上げ非施工

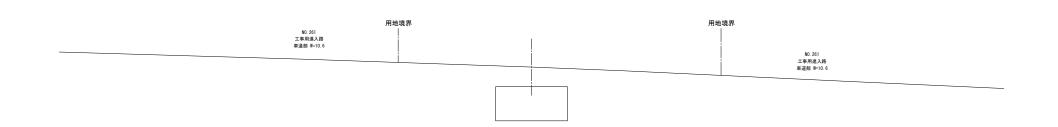

工事名	令和6年度 那珂川沿岸農業水利事業 (二期) 小場江堰幹線水路改修工事(その16)				
図面名	横断図 (2/2)				
作成年月日					
縮尺	1:100	図面番号	3-2/2		
会社名					
事業所名	関東農政局	那珂川沿岸農	業水利事業所		

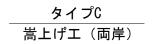

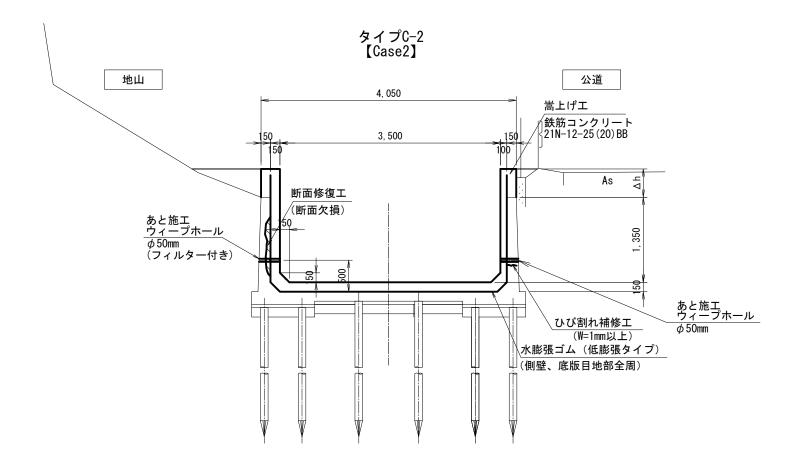

工事名	令和6年度 那珂川沿岸農業水利事業 (二期) 小場江堰幹線水路改修工事(その16)					
図面名	標準断面図 (1/3)					
作成年月日						
縮尺	S=1:30	図面番号	4-1/3			
会社名						
事業所名	関東農政局 那珂川沿岸農業水利事業所					

標準断面図 (2/3)

補修工標準図

ひび割れ補修工


S=1:1


Uカット充填工法 ポリマーセメントモルタル 断面修復工

S=1:5

防錆処理工がない場合

防錆処理工がある場合

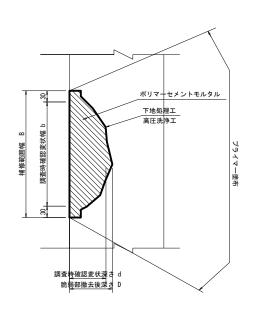

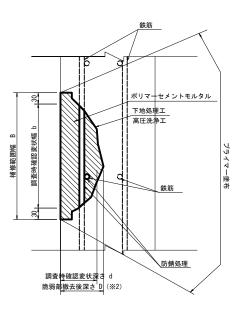

工事名	令和6年度 那珂川沿岸農業水利事業 (二期) 小場江堰幹線水路改修工事(その16)					
図面名	標準断面図 (2/3)					
作成年月日						
縮尺	図示	図面番号	4-2/3			
会社名						
事業所名	関東農政局	那珂川沿岸農	業水利事業所			

標準断面図(3/3)

ウィープホール標準図

ウィープホール設置計画図


U型構造水路

タイプC 嵩上げ工(両岸)

タイプC-2 【Case2】 地山 公道 4, 050 嵩上げエ あと施工 ウィープホール_/ ø50, L=330, @2. 5m (フィルター付き) あと施工 ウィープホール ϕ 50, L=280, @2.5m (フィルター付き) 水膨張ゴム(低膨張タイプ) (側壁、底版目地部全周)


ウィープホール設置展開図(例) S=1:50

タイプC 嵩上げ工(両岸)

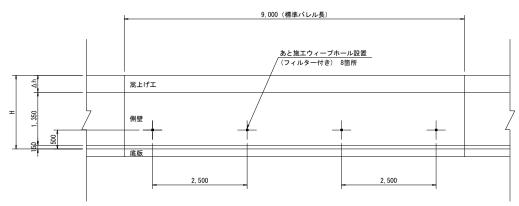

注記)
1. 設置間隔は2.5mを標準とする。
2. 設置箇所が鉄筋に重なる場合は、その位置をずらす。

設置断面図 S=1:10

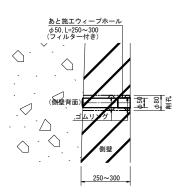


令和6年度 那珂川沿岸農業水利事業 (二期) 小場江堰幹線水路改修工事(その16) 工事名 2, 500___ 標準断面図 (3/3) 作成年月日 縮尺 図面番号 4-3/3 会 社 名 事業所名 関東農政局 那珂川沿岸農業水利事業所

嵩上げ工構造図(1/3)

U型構造水路 第1号1種


タイプC-2構造図

S=1:30

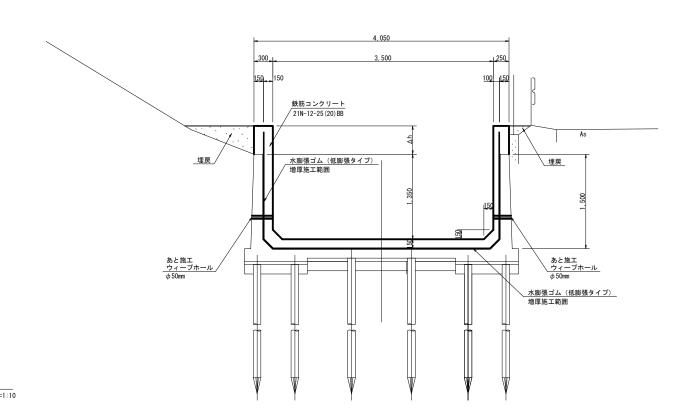


伸縮目地(側壁平面図)

目地詳細図

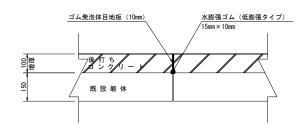

収縮目地 (側壁平面図)

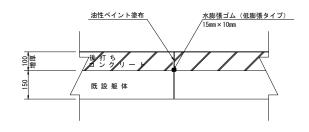

工事名	令和6年度 那珂川沿岸農業水利事業 (二期) 小場江堰幹線水路改修工事(その16)					
図面名	嵩上げ工構造図 (1/3)					
作成年月日						
縮尺	図示	図面番号	5 - 1/3			
会社名						
事業所名	関東農政局	那珂川沿岸農	業水利事業所			


嵩上げ工構造図 (2/3)

ボックスカルバート (1/2)


※1 NO. 260+ 8. 100 ~ NO. 260+11. 150


※2 NO. 260+40. 600 ~ NO. 261+10. 200

底版平面図

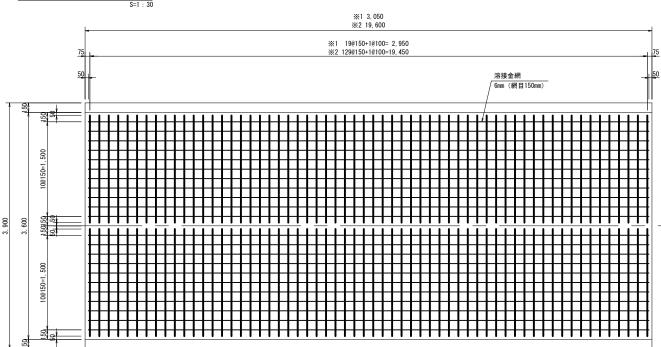


底版縦断面図

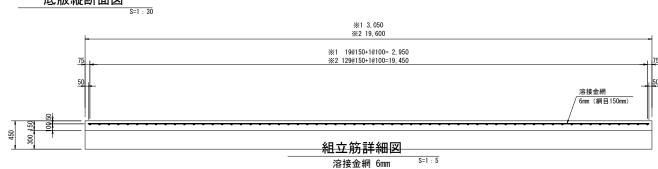


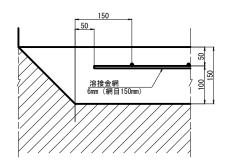

横断面図

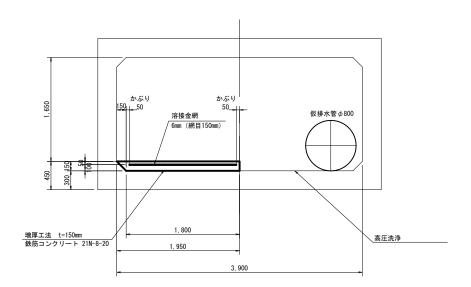

______二次施工 右岸側施工時

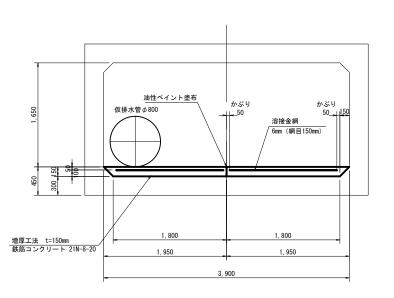


工事名	那珂川沿岸農業水利事業 (二期) 小場江堰幹線水路工事(その16)						
図面名	嵩上げ工構造図 (2/3)						
作成年月日							
縮尺	図示	図面番号	5 —	2/3			
会社名							
事業所名	関東農政局 那珂川沿岸農業水利事業所						

嵩上げ工構造図 (3/3)

ボックスカルバート(2/2) 暗渠端部

一連ボックスカルバート


NO. 260+40. 600~NO. 261+10. 200

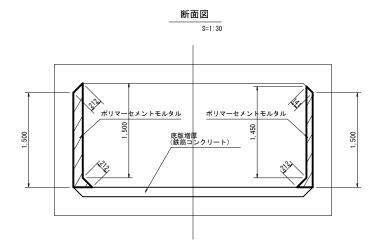


端部詳細図

S=1:10


左岸___

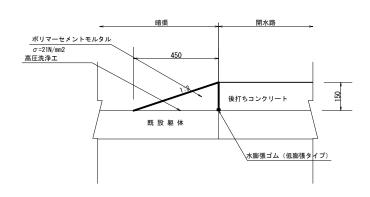


____右岸___

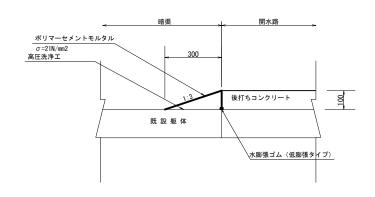


工事名	那珂川沿岸農業水利事業 (二期) 小場江堰幹線水路工事(その16)						
図面名	嵩上げ工構造図 (3/3)						
作成年月日							
縮尺	図示	図面番号	5 —	3/3			
会社名							
事業所名	関東農政局 那珂川沿岸農業水利事業所						

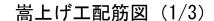



第1号1種断面 タイプC-2 S=1:30 嵩上げ 40cm

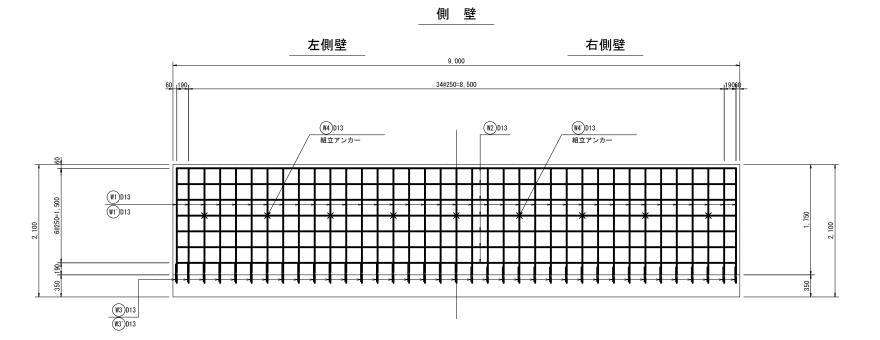


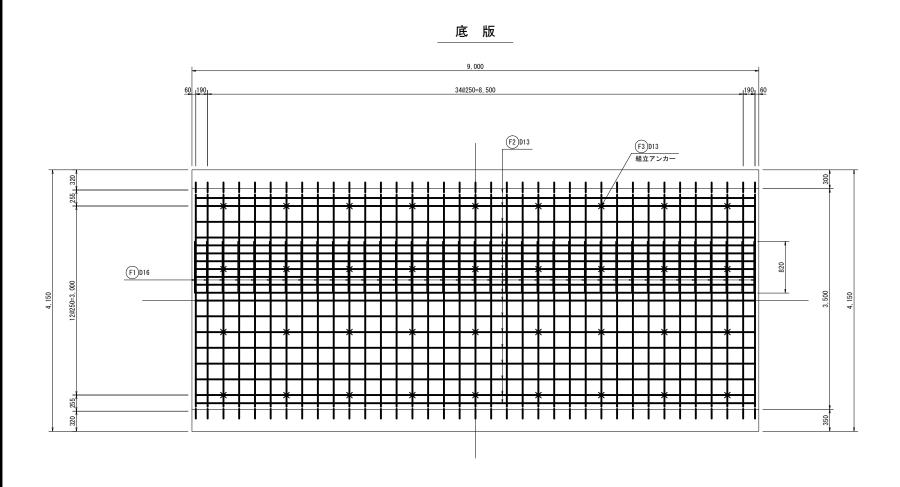


断面図

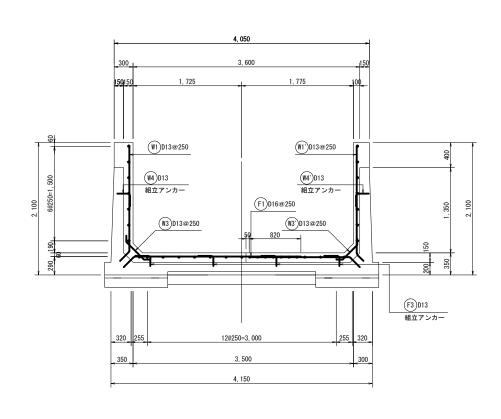

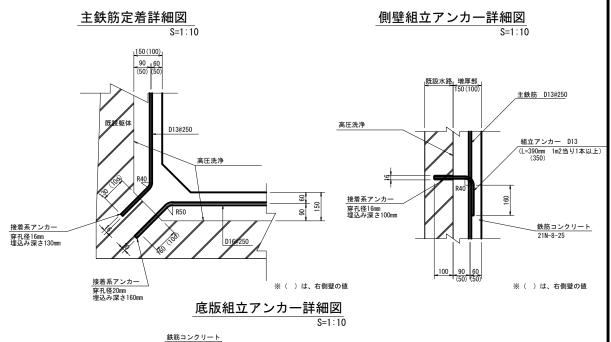


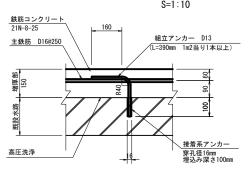


工事名	令和6年度 那珂 小場江堰幹	令和6年度 那珂川沿岸農業水利事業 (二期) 小場江堰幹線水路改修工事(その16)				
図面名	嵩上げ工配筋図 (1/3)					
作成年月日						
縮尺	図示	図面番号	6 —	1/3		
会社名						
事業所名	関東農政局	那珂川沿岸農	業水利事	業所		

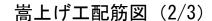



第1号1種断面 タイプC-2 S=1:30 嵩上げ 45cm

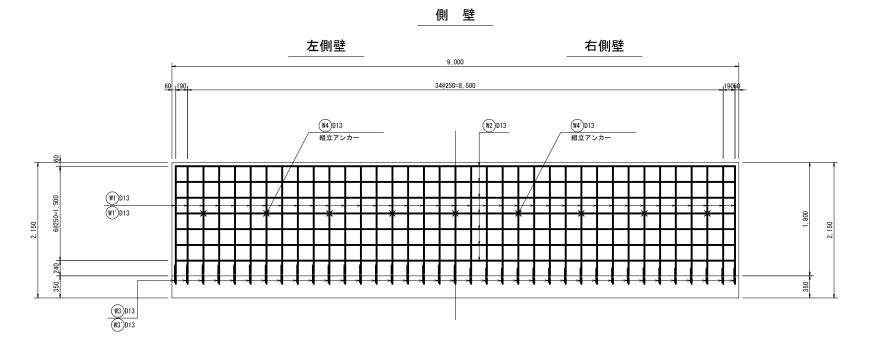

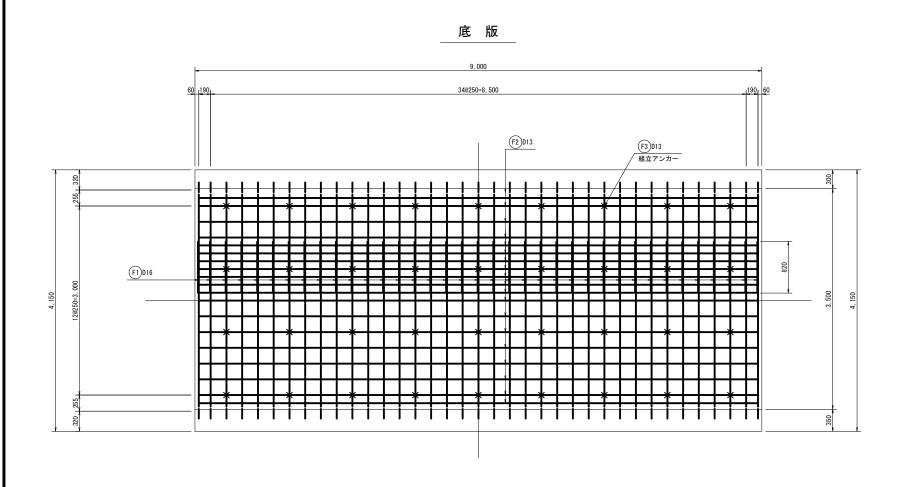


断 面 図

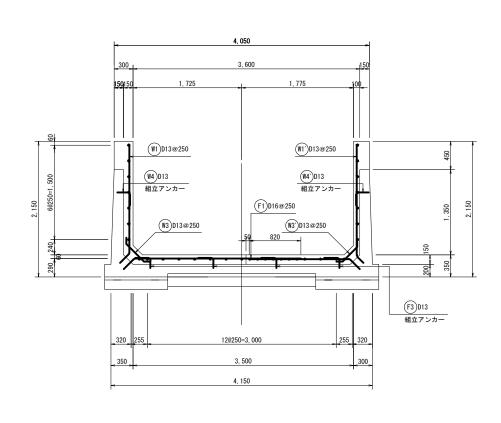


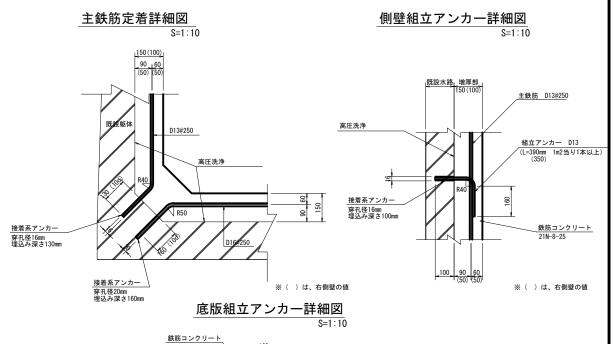


主鉄筋 D16@250


高圧洗浄

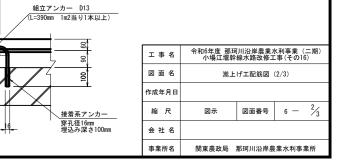

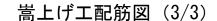



第1号1種断面 タイプC-2 S=1:30 嵩上げ 50cm

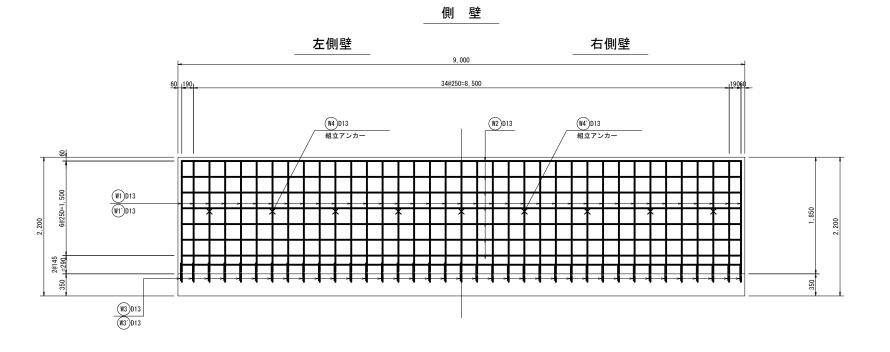


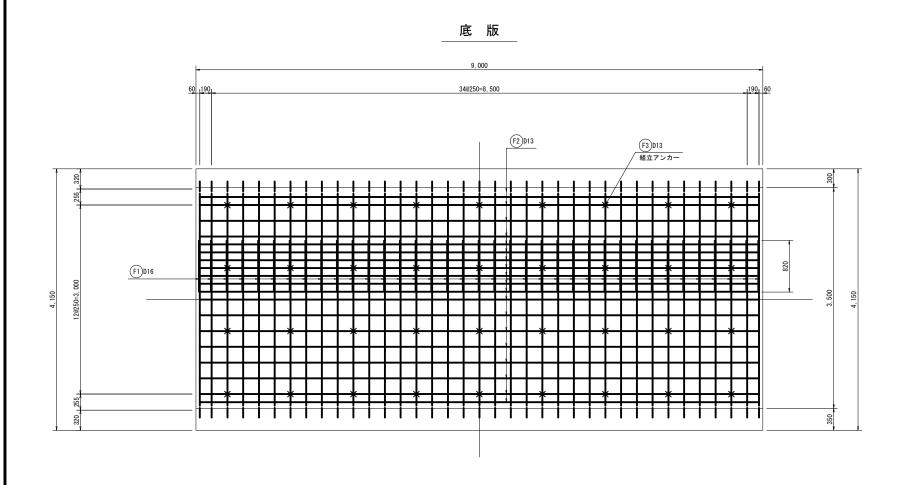

断面図

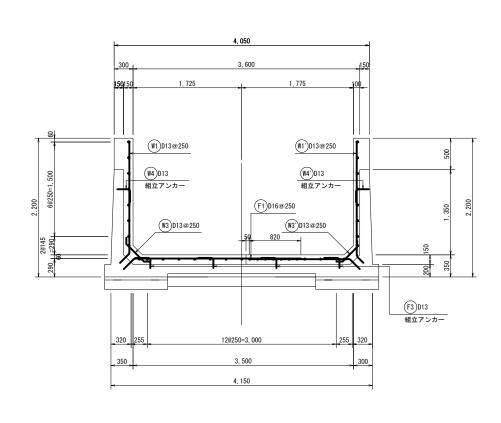

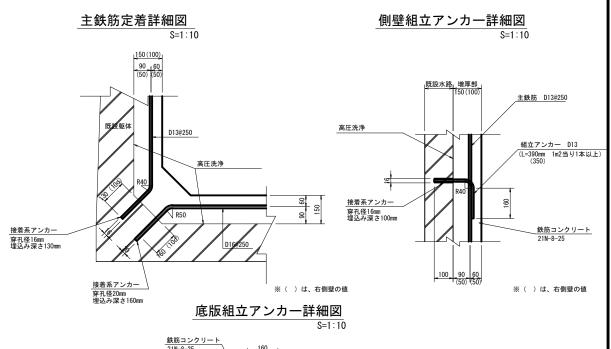

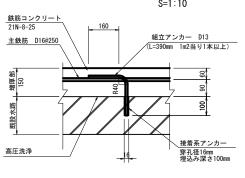


工事名	令和6年度 那珂 小場江堰幹	令和6年度 那珂川沿岸農業水利事業 (二期) 小場江堰幹線水路改修工事(その16)				
図面名	嵩上げ工配筋図 (3/3)					
作成年月日						
縮尺	図示	図面番号	6 —	3/3		
会社名						
事業所名	関東農政局	那珂川沿岸農	業水利事	業所		

施工展開図(1/8)

---- c-1·100

(B617~B620)

変状展開図

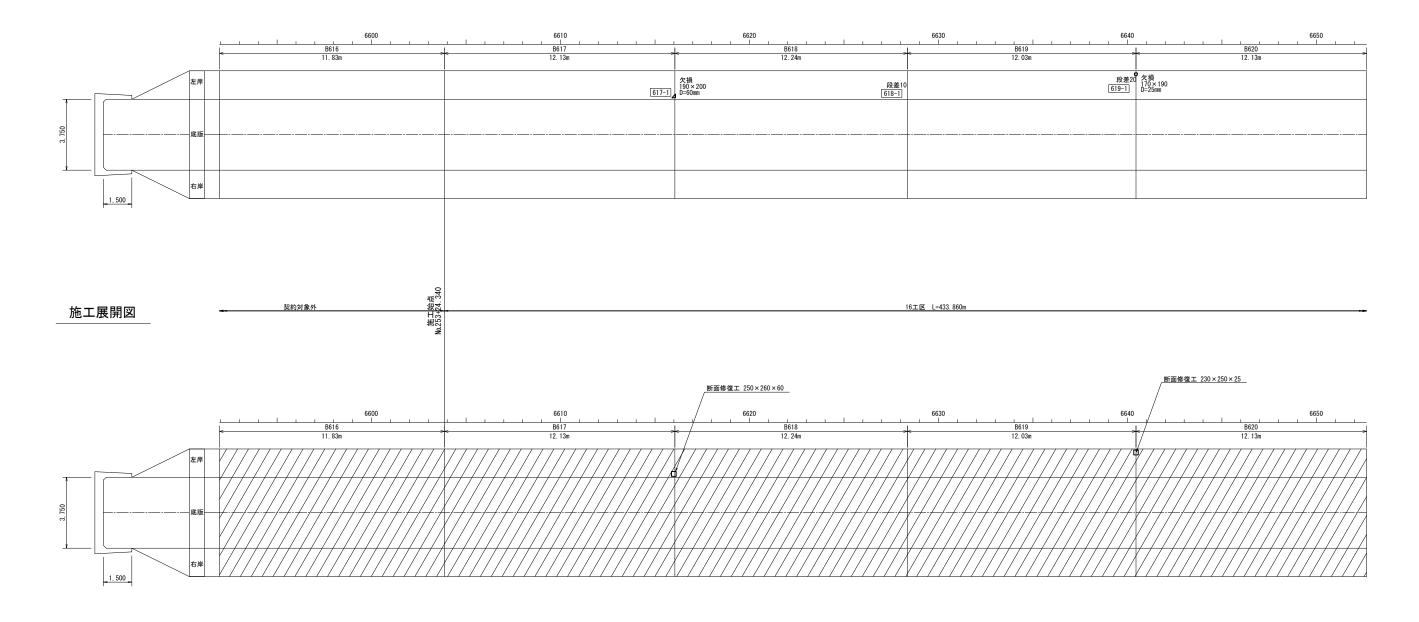

現況水路断面	U型構造【第1号1種】	U型構造【第1号1種】	U型構造【第1号1種】	U型構造【第1号1種】	U型構造【第1号1種】
タイプ	タイプC-2	タイプ0-2	タイプC-2	タイプC-2	タイプC-2
嵩上げ高∆h	0. 400m				

	変状展開図凡例							
表示	変状の種類	表示	変状の種類	表示	変状の種類	表示	変状の種類	
	ひび割れ幅2.0mm以上		打継目	0	鉄筋露出	0	摩耗(粗骨材露出)	
- 1	ひび割れ幅1.0~2.0mm未満	0	溶脱物 (石灰分)	0	その他	0	補修跡	
	ひび割れ幅0.20~1.0mm未満	0	浮き	0	豆板	9	漏水跡・滲み出し・滴水	
	ひび割れ幅0.20mm未満	0	剥離・剥落	0	欠損	ю	流水・噴水	
							海水量の単位は 1 /min	

t水・噴水	
漏水量の単位は L/m	in

		施工展制			
I	表示	補修の種類	表示	補修の種類	
I		目地補修工		防錆処理工	※備考※
I		ひび割れ補修工	0	ウィープホール設置	ウィープホール設置時には事前に 鉄筋探査を行い、施工箇所と鉄筋
I		断面修復工		增厚範囲	位置がかさなる場合は、その位置
					27970


工事名	g f	令和6年度 那珂川沿岸農業水利事業 (二期) 小場江堰幹線水路改修工事(その16)					
図面名	3	施工展開図 (1/9)					
作成年月	В						
縮尺		S=1:100	図面番号	7 —	1/8		
会社名	š						
事業所名	š	関東農政局	那珂川沿岸農	業水利事業	脈		

施工展開図 (2/8)


(B621~B625)

S=1:1

変状展開図

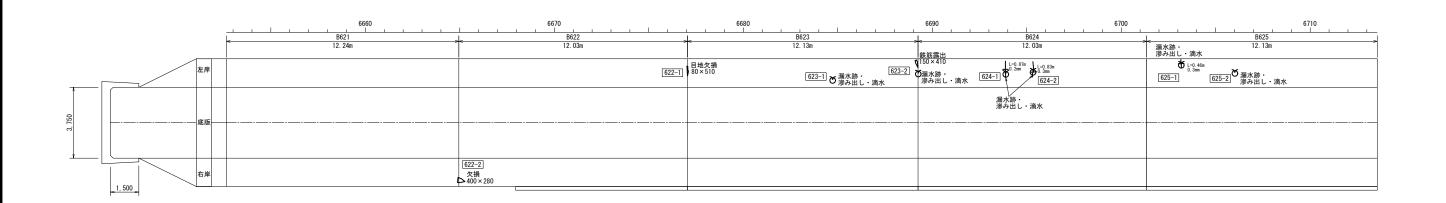

施工展開図 16工度 L=433.86m

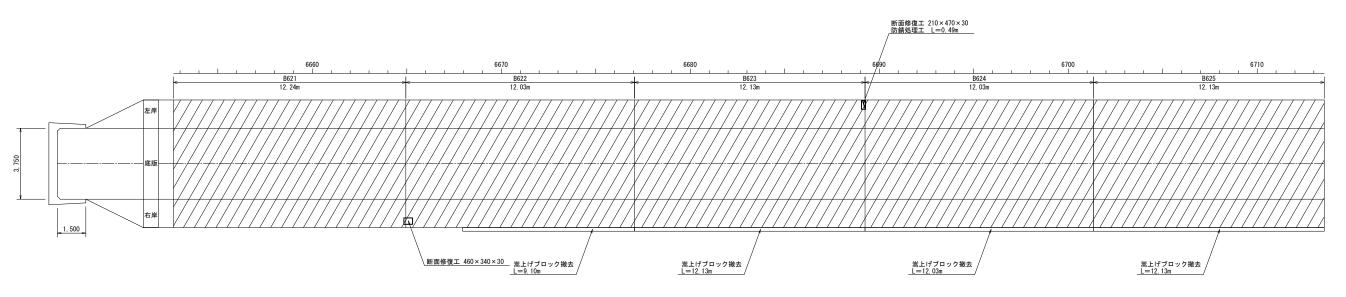

現況水路断面	U型構造【第1号1種】	U型構造【第1号1種】	U型構造【第1号1種】	U型構造【第1号1種】	U型構造【第1号1種】
タイプ	タイプC−2	タイプC-2	タイプ0-2	タイプC−2	タイプC-2
嵩上げ高Δh	0. 400m				


	変状展開図凡例										
表示	変状の種類	表示	変状の種類	表示	変状の種類	表示	変状の種類				
T T	ひび割れ幅2.0mm以上		打継目	0	鉄筋露出		摩耗(粗骨材露出)				
W	ひび割れ幅1.0~2.0mm未満	0	溶脱物 (石灰分)	0	その他	0	補修跡				
	ひび割れ幅0.20~1.0mm未満	0	浮き	0	豆板	æ	漏水跡・滲み出し・滴水				
	ひび割れ幅0.20mm未満	0	剥離・剥落	0	欠損	8	流水・噴水				
							漏水量の単位は L/min				

	施工展開			
表示	補修の種類	表示	補修の種類	
	目地補修工		防錆処理工	※備者※
_	ひび割れ補修工	0	ウィープホール設置	ウィーブホール設置時には事前に 鉄筋探査を行い、施工箇所と鉄筋
	断面修復工		增厚範囲	位置がかさなる場合は、その位置をずらす。
				2797.


工事名	令和6年度 那珂川沿岸農業水利事業(二期) 小場江堰幹線水路改修工事(その16)					
図面名	施工展開図 (2/8)					
作成年月日						
縮尺	S=1:100	図面番号	7 —	2/8		
会社名						
事業所名	関東農政局	那珂川沿岸農	業水利事業	所		

----- c-1·100

 変状展開図
 (B626~B630)

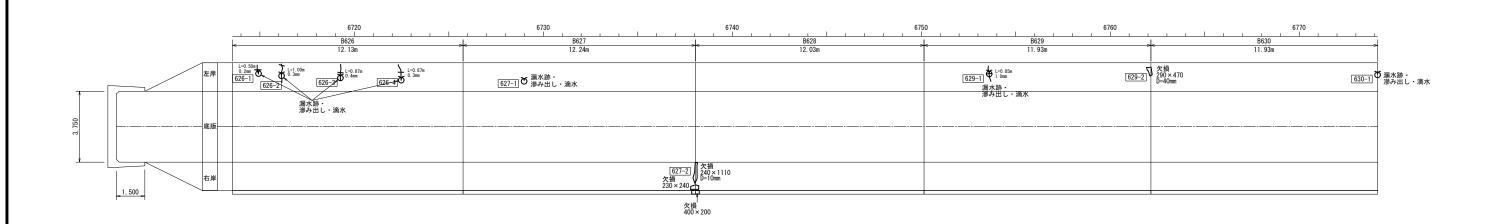

施工展開図 16工区 L=433.860m

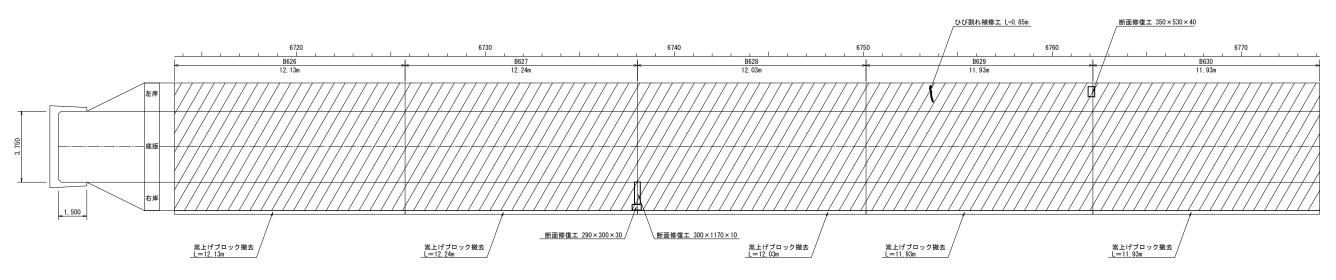

現況水路断面	U型構造【第1号1種】	U型構造【第1号1種】	U型構造【第1号1種】	U型構造【第1号1種】	U型構造【第1号1種】
タイプ	タイプC-2	タイプ0-2	タイプ0-2	タイプ0-2	タイプC-2
嵩上げ高∆h	0. 400m	0. 400m	0. 400m	0. 400m	0. 450m

变状展開図凡例										
表示	変状の種類	表示	変状の種類	表示	変状の種類	表示	変状の種類			
1	ひび割れ幅2.0mm以上		打継目	0	鉄筋露出		摩耗(粗骨材露出)			
T	ひび割れ幅1.0~2.0mm未満	0	溶脱物 (石灰分)	0	その他	0	補修跡			
	ひび割れ幅0.20~1.0mm未満	0	浮き	0	豆板	æ	漏水跡・滲み出し・滴水			
T	ひび割れ幅0.20mm未満	0	剥離・剥落	0	欠損	8	流水・噴水			
							漏水量の単位は L/min			

	施工展開			
表示	補修の種類	表示	補修の種類	
	目地補修工		防錆処理工	※備者※
	ひび割れ補修工	0	ウィープホール設置	ウィーブホール設置時には事前に 鉄筋探査を行い、施工箇所と鉄筋
	断面修復工		增厚範囲	位置がかさなる場合は、その位置をすらす。
				. 51910


工事名	令和6年度 那珂川沿岸農業水利事業 (二期) 小場江堰幹線水路改修工事(その16)						
図面名	施工展開図 (3/8)						
作成年月日							
縮尺	S=1:100	図面番号	7 - 3/8	ś			
会社名							
事業所名	関東農政局	那珂川沿岸農	業水利事業所				

施工展開図 (4/8)


(B631~B635)

S=1:1

変状展開図

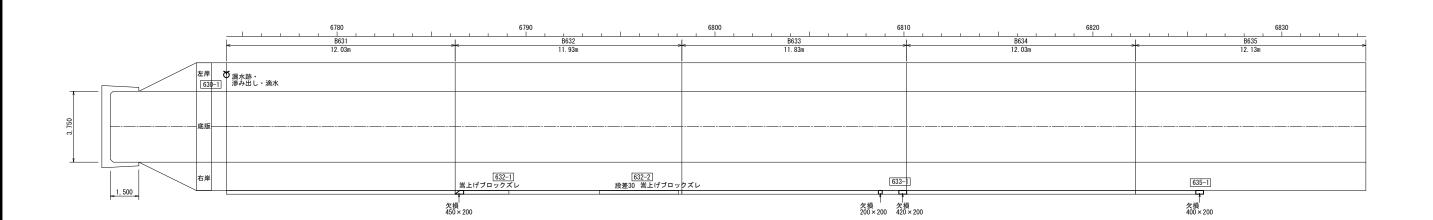

施工展開図 16工展 | 16工R | 16TR | 16T

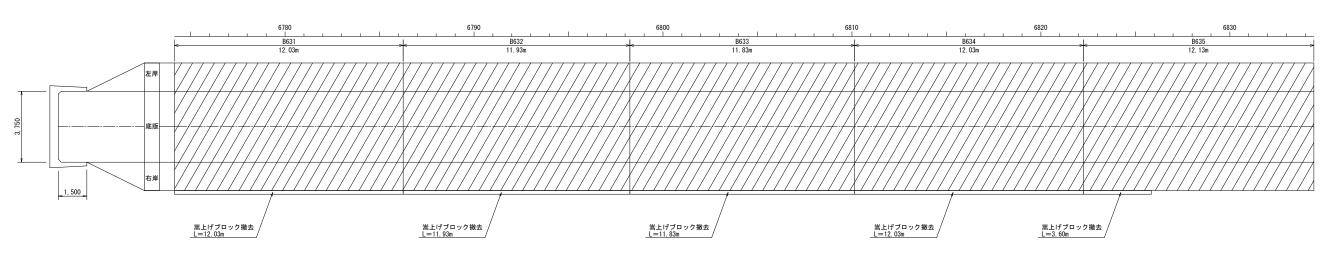

現況水路断面	U型構造【第1号1種】	U型構造【第1号1種】	U型構造【第1号1種】	U型構造【第1号1種】	U型構造【第1号1種】
タイプ	タイプC-2	タイプC-2	タイプC-2	タイプC-2	タイプ0-2
嵩上げ高∆h	0. 450m				

	変状展開図凡例									
表示	変状の種類	表示	変状の種類	表示	変状の種類	表示	変状の種類			
	ひび割れ幅2.0mm以上		打継目	0	鉄筋露出		摩耗(粗骨材露出)			
	ひび割れ幅1.0~2.0mm未満	0	溶脱物 (石灰分)	0	その他	0	補修跡			
	ひび割れ幅0.20~1.0mm未満	0	浮き	0	豆板	æ	漏水跡・滲み出し・滴水			
	ひび割れ幅0.20mm未満	0	剥離・剥落	0	欠損	8	流水・噴水			
							漏水量の単位は L/min			

	施工展開	嗣凶凡伪	lj	
表示	補修の種類	表示	補修の種類	
	目地補修工		防錆処理工	※備者※
_	ひび割れ補修工	0	ウィープホール設置	ウィーブホール設置時には事前に 鉄筋探査を行い、施工箇所と鉄筋
	断面修復工		增厚範囲	位置がかさなる場合は、その位置
				. 51010


_											
	工事名	令和6年度 那珂川沿岸農業水利事業 (二期) 小場江堰幹線水路改修工事(その16)									
	図面名	施	施工展開図 (4/8)								
1	作成年月日										
	縮尺	S=1:100	図面番号	7 - 4/8							
	会 社 名										
	事業所名	関東農政局	那珂川沿岸農	業水利事業所							

施工展開図 (5/8)


(B636~B640)

S=1:10

変状展開図

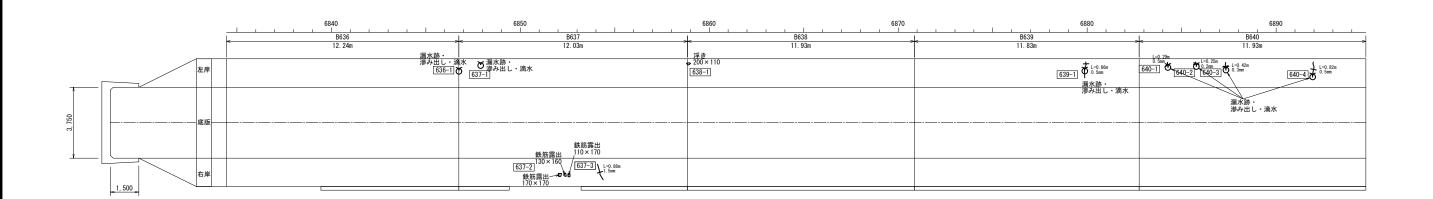

施工展開図 16工<u>E</u> L=433.860m

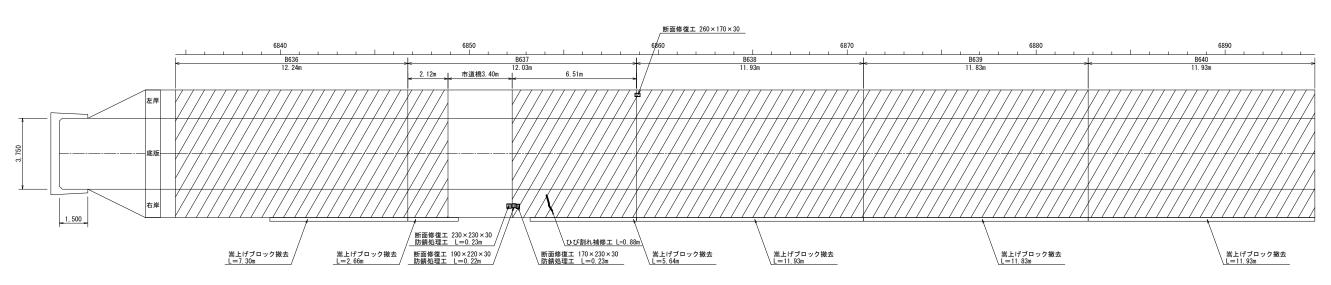

現況水路断面	U型構造【第1号1種】		U型構造	造【第1号1種】	U型構造【第1号1種】	U型構造【第1号1種】	U型構造【第1号1種】
タイプ	タイプC-2	タイプ0-2	嵩上げ非施工	タイプC-2	タイプC-2	タイプC-2	タイプ0-2
嵩上げ高Δh	0. 450m	0. 450m	-	0. 500m	0. 500m	0. 500m	0. 500m

変状展開図凡例									
表示	変状の種類	表	示	変状の種類	表示	変状の種類	表示	変状の種類	
	ひび割れ幅2.0mm以上	_	_	打継目	0	鉄筋露出		摩耗(粗骨材露出)	
_ #	ひび割れ幅1.0~2.0mm未満	Λ	V	溶脱物 (石灰分)	0	その他	0	補修跡	
	ひび割れ幅0.20~1.0mm未満	Λ	V	浮き	0	豆板	æ	漏水跡・滲み出し・滴水	
	ひび割れ幅0.20mm未満	$\overline{}$	$\overline{}$	剥離・剥落	0	欠損	8	流水・噴水	
								漏水量の単位は L/min	

	施工展開	開図凡例		
表示	補修の種類	表示	補修の種類	
	目地補修工		防錆処理工	※備者※
_	ひび割れ補修工	0	ウィープホール設置	ウィーブホール設置時には事前に 鉄筋探査を行い、施工箇所と鉄筋
	断面修復工		增厚範囲	位置がかさなる場合は、その位置
				27970


工事名	令和6年度 那珂川沿岸農業水利事業 (二期) 小場江堰幹線水路改修工事(その16)								
図面名	施工展開図 (5/8)								
作成年月日									
縮尺	S=1:100	図面番号	7 —	5/8					
会社名									
事業所名	関東農政局	那珂川沿岸農	業水利事業	所					

施工展開図 (6/8)


---- c-1·100

変状展開図

(B641~B645)

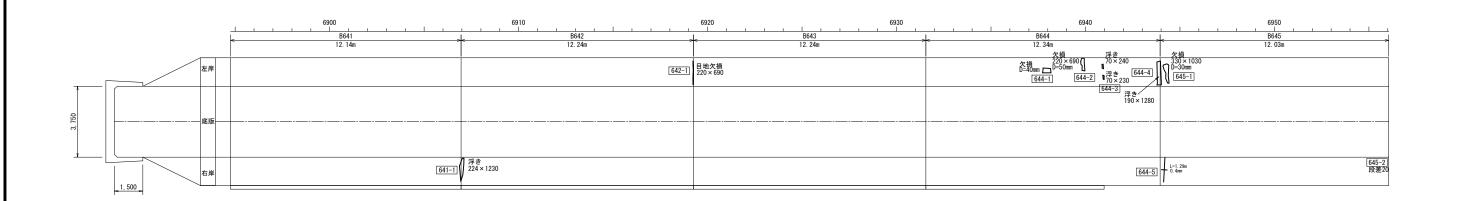

施工展開図 16工区 L=433.860m

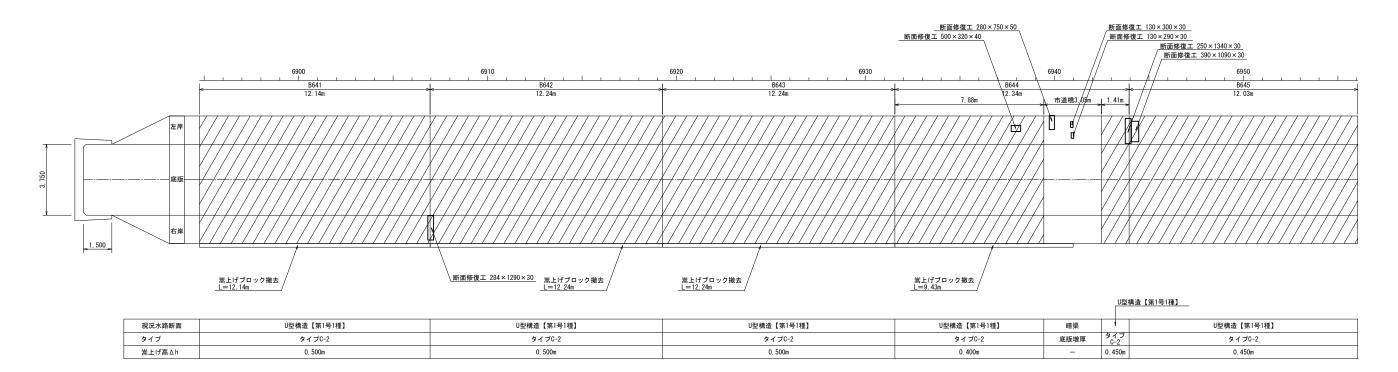

変状展開図凡例									
表示	変状の種類	表	示	変状の種類	表示	変状の種類	表示	変状の種類	
	ひび割れ幅2.0mm以上	_	_	打継目	0	鉄筋露出		摩耗(粗骨材露出)	
_ #	ひび割れ幅1.0~2.0mm未満	Λ	V	溶脱物 (石灰分)	0	その他	0	補修跡	
	ひび割れ幅0.20~1.0mm未満	Λ	V	浮き	0	豆板	æ	漏水跡・滲み出し・滴水	
	ひび割れ幅0.20mm未満	$\overline{}$	$\overline{}$	剥離・剥落	0	欠損	8	流水・噴水	
								漏水量の単位は L/min	

	施工展開	開図凡例		
表示	補修の種類	表示	補修の種類	
	目地補修工		防錆処理工	※備者※
_	ひび割れ補修工	0	ウィープホール設置	ウィーブホール設置時には事前に 鉄筋探査を行い、施工箇所と鉄筋
	断面修復工		增厚範囲	位置がかさなる場合は、その位置
				27970


工事名	令和6年度 那珂川沿岸農業水利事業 (二期) 小場江堰幹線水路改修工事(その16)								
図面名	施工展開図 (6/8)								
作成年月日									
縮尺	S=1:100	図面番号	7 - 6/8						
会社名									
事業所名	関東農政局	那珂川沿岸農	業水利事業所						


施工展開図 (7/8)

(B646~B650)


S=1:1

変状展開図

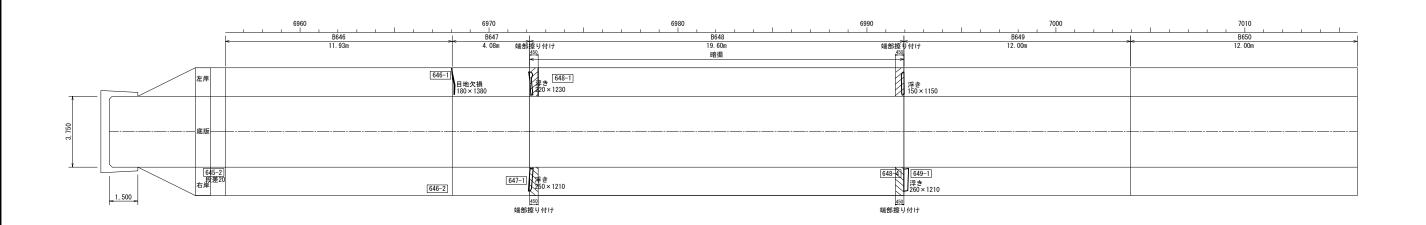

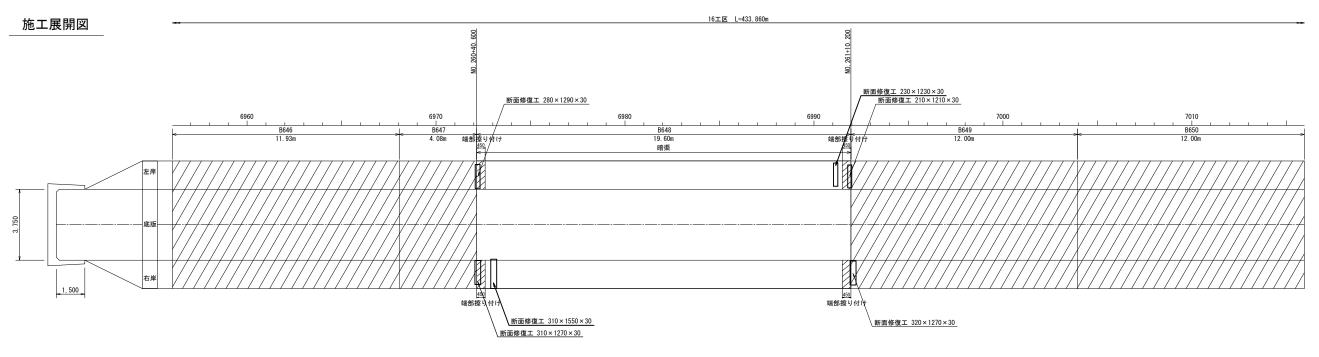

現況水路断面	U型構造【第1号1種】	U型構造【第1号1種】	暗渠	U型構造【第1号1種】	U型構造【第1号1種】
タイプ	タイプC−2	タイプC-2	底版增厚	タイプC−2	タイプC-2
嵩上げ高∆h	0. 450m	0. 450m	-	0. 450m	0. 450m

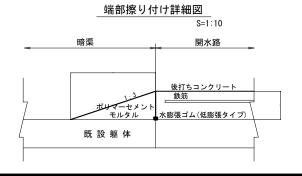

	変状展開図凡例									
表示	変状の種類	表	示	変状の種類	表示	変状の種類	表示	変状の種類		
	ひび割れ幅2.0mm以上	_	_	打継目	0	鉄筋露出		摩耗(粗骨材露出)		
_ 1	ひび割れ幅1.0~2.0mm未満		$\overline{}$	溶脱物 (石灰分)	0	その他	0	補修跡		
	ひび割れ幅0.20~1.0mm未満	Λ	V	浮き	0	豆板	8	漏水跡・滲み出し・滴水		
	ひび割れ幅0.20mm未満	$\overline{}$	$\overline{}$	剥離・剥落	0	欠損	8	流水・噴水		
								漏水量の単位は L/min		

		施工展別	昇図.	凡例	l	
表	示	補修の種類	表	示	補修の種類	
	#	目地補修工	_	_	防錆処理工	※備者※
_		ひび割れ補修工	0		ウィープホール設置	ウィーブホール設置時には事前に 鉄筋探査を行い、施工筋所と鉄筋
		断面修復工		\Box	增厚範囲	位置がかさなる場合は、その位置
						2151.


工事名	令和6年度 那珂川沿岸農業水利事業 (二期) 小場江堰幹線水路改修工事(その16)					
図面名	施工展開図 (7/8)					
作成年月日						
縮尺	図示	図面番号	7 —	1/8		
会社名						
事業所名 関東農政局 那珂川沿岸農業水利事業所						

施工展開図 (8/8)

____ C_1 · 100

(B651~B652)


変状展開図

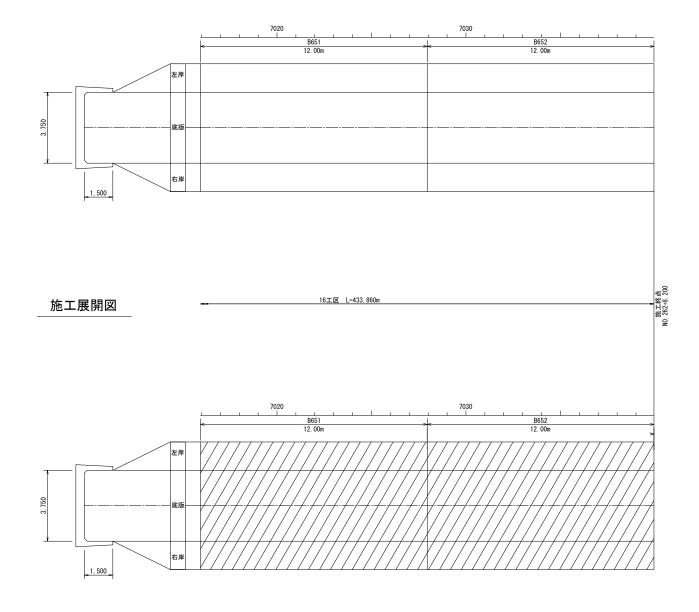

現況水路断面	U型構造【第1号1種】	U型構造【第1号1種】		
タイプ	タイプC-2	タイプ0-2		
嵩上げ高∆h	0. 450m	0. 450m		

ボックス端部擦り付け詳細図

S=1:10

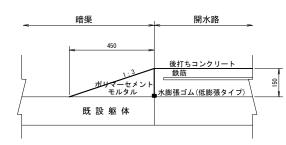



変状展開図凡例						
変状の種類	表示	変状の種類	表示	変状の種類	表示	変状の種類
ひび割れ幅2.0mm以上		打継目	0	鉄筋露出	0	摩耗(粗骨材露出)
ひび割れ幅1.0~2.0mm未満	0	溶脱物 (石灰分)	0	その他	0	補修跡


漏水量の単位は L/min


		施工展開	閘図凡例		
	表示	補修の種類	表示	補修の種類	
		目地補修工		防錆処理工	※備者※
		ひび割れ補修工	0	ウィープホール設置	ウィーブホ 鉄筋探査を
	П	断面修復工		增厚範囲	位置がかさ

工事名	令和6年度 那珂川沿岸農業水利事業 (二期) 小場江堰幹線水路改修工事(その16)						
図面名	施工展開図 (8/8)						
作成年月日							
縮尺	図示	図面番号	7 —	8/8			
会社名							
事業所名	関東農政局	那珂川沿岸農	業水利事業				

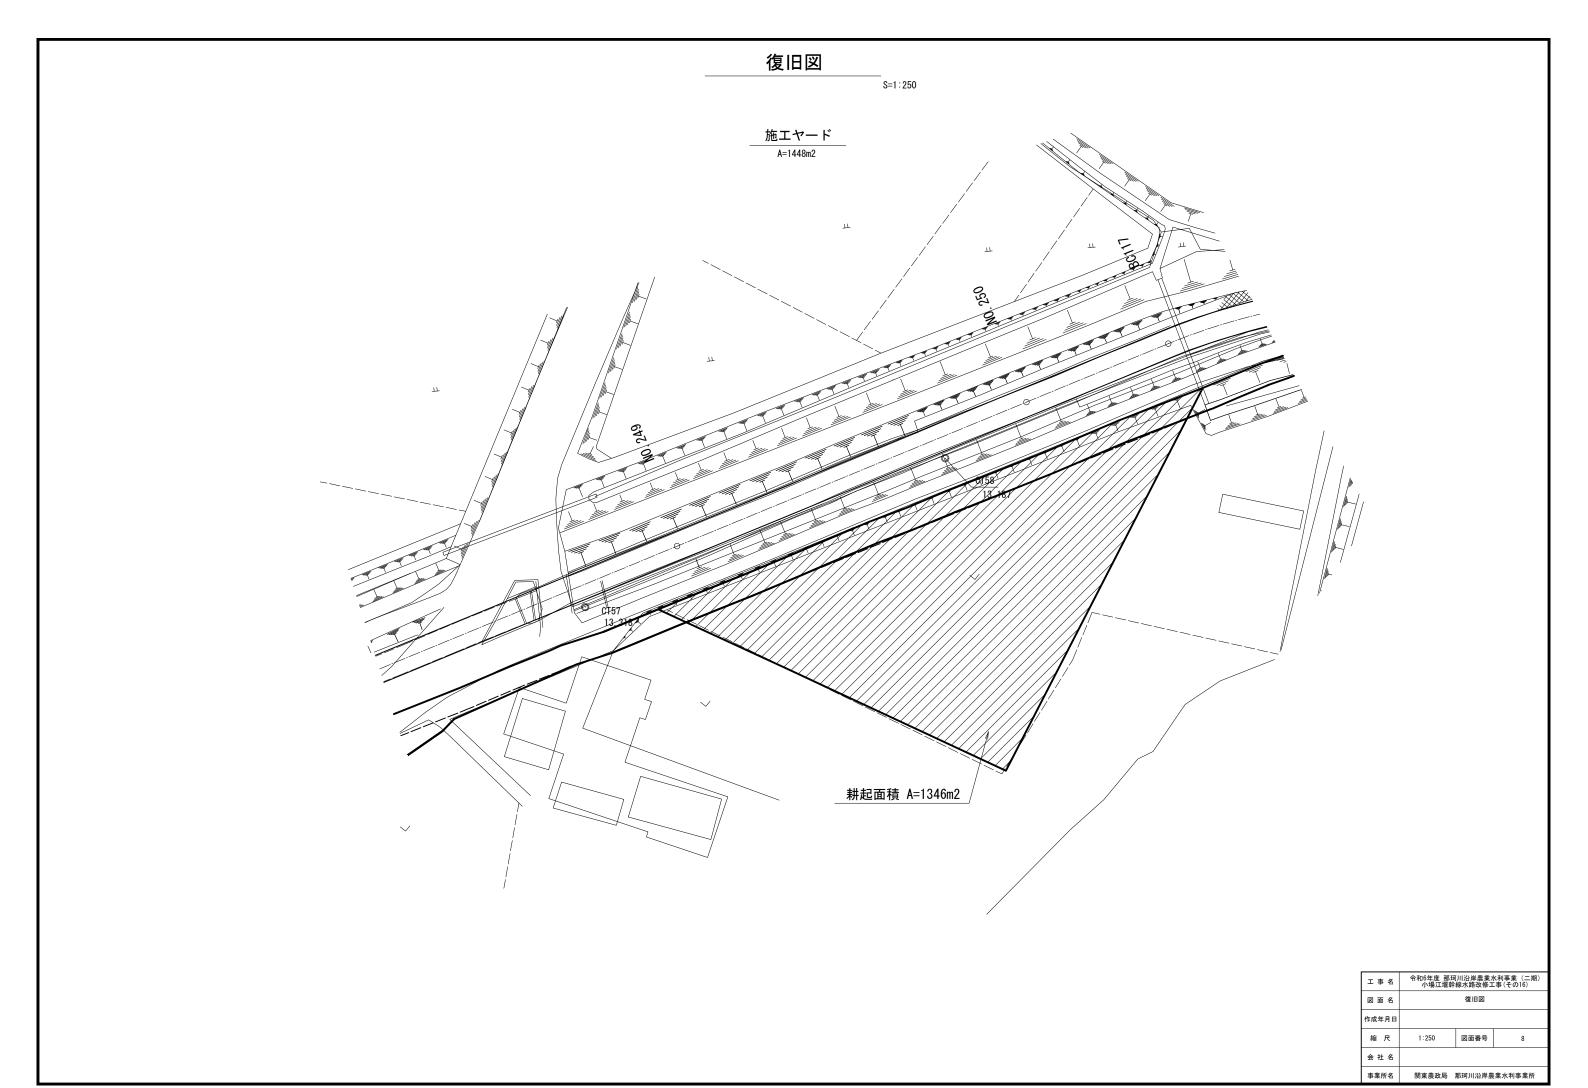

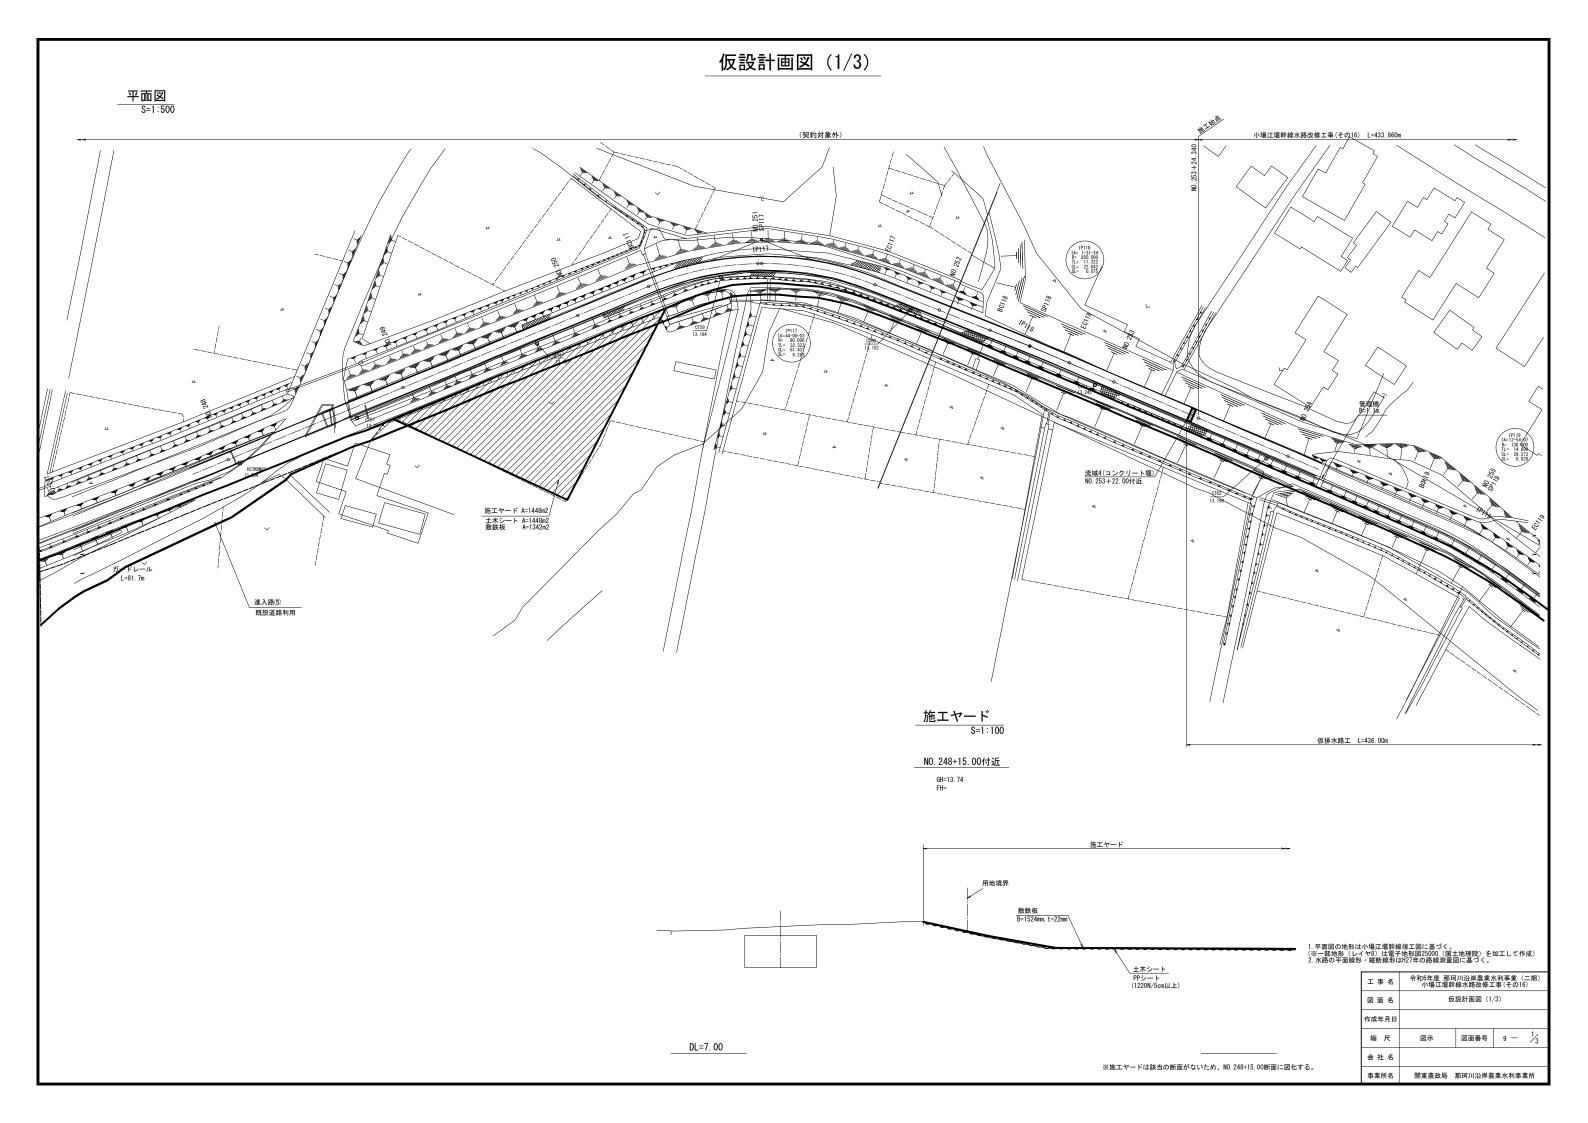


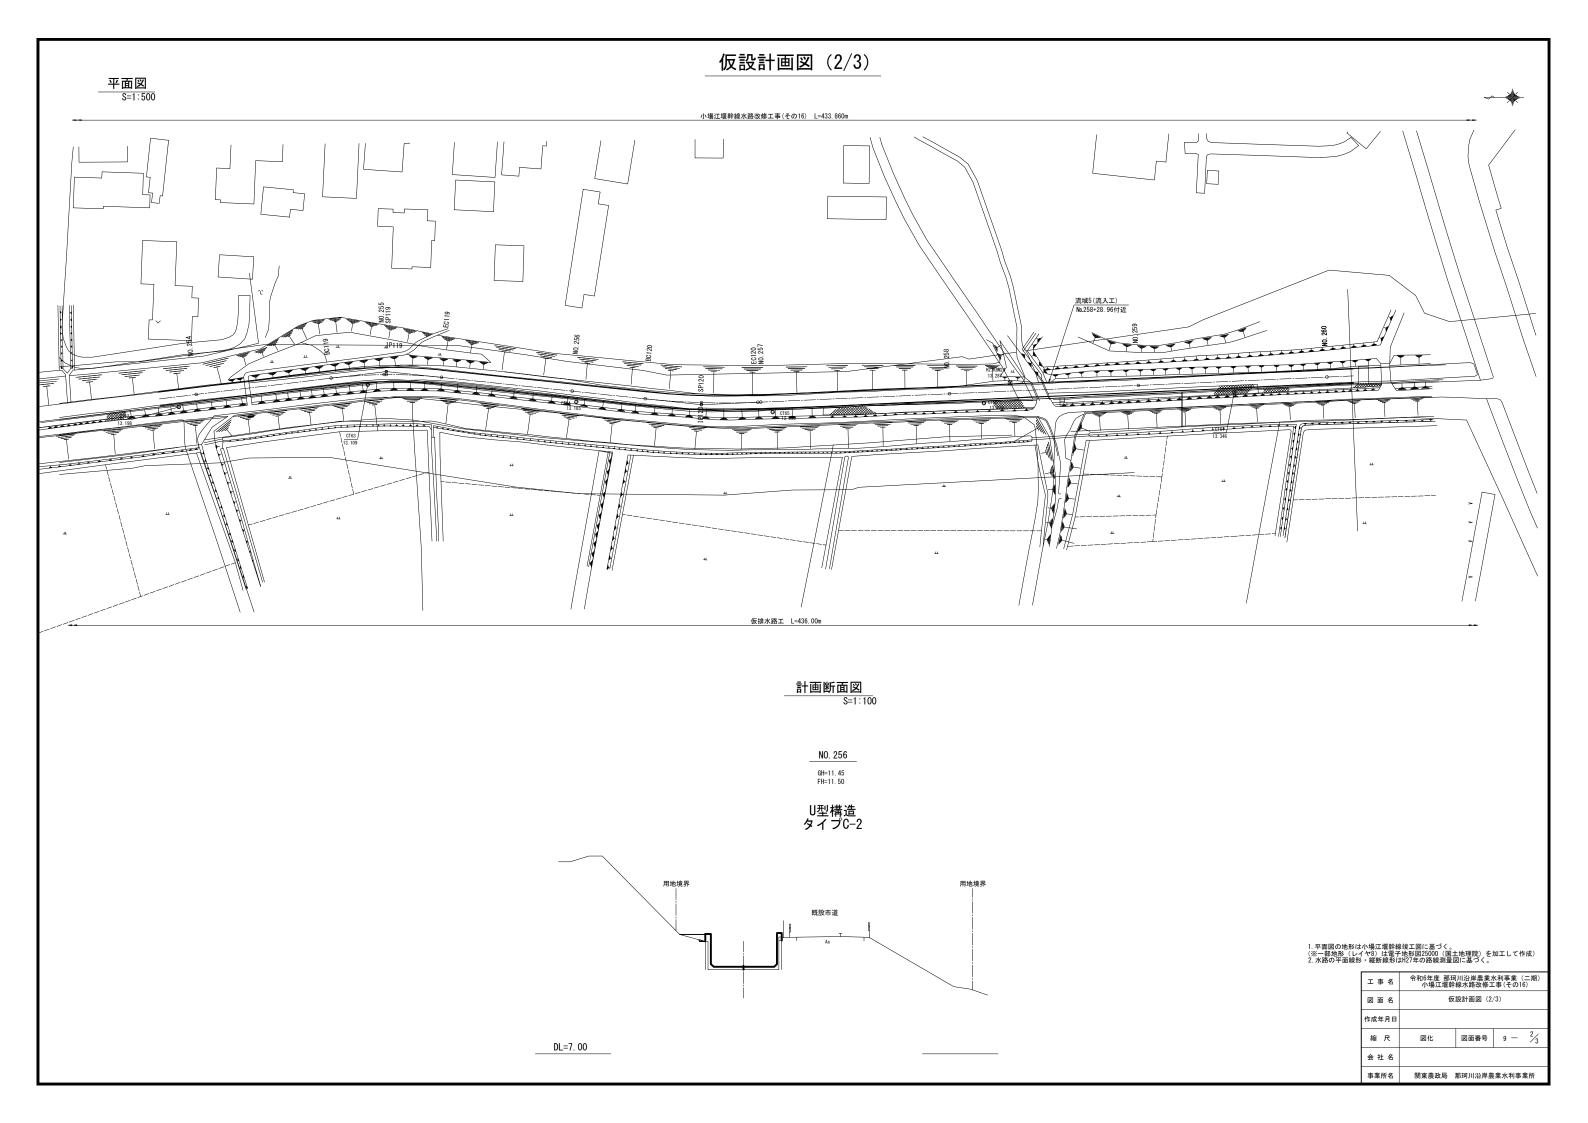

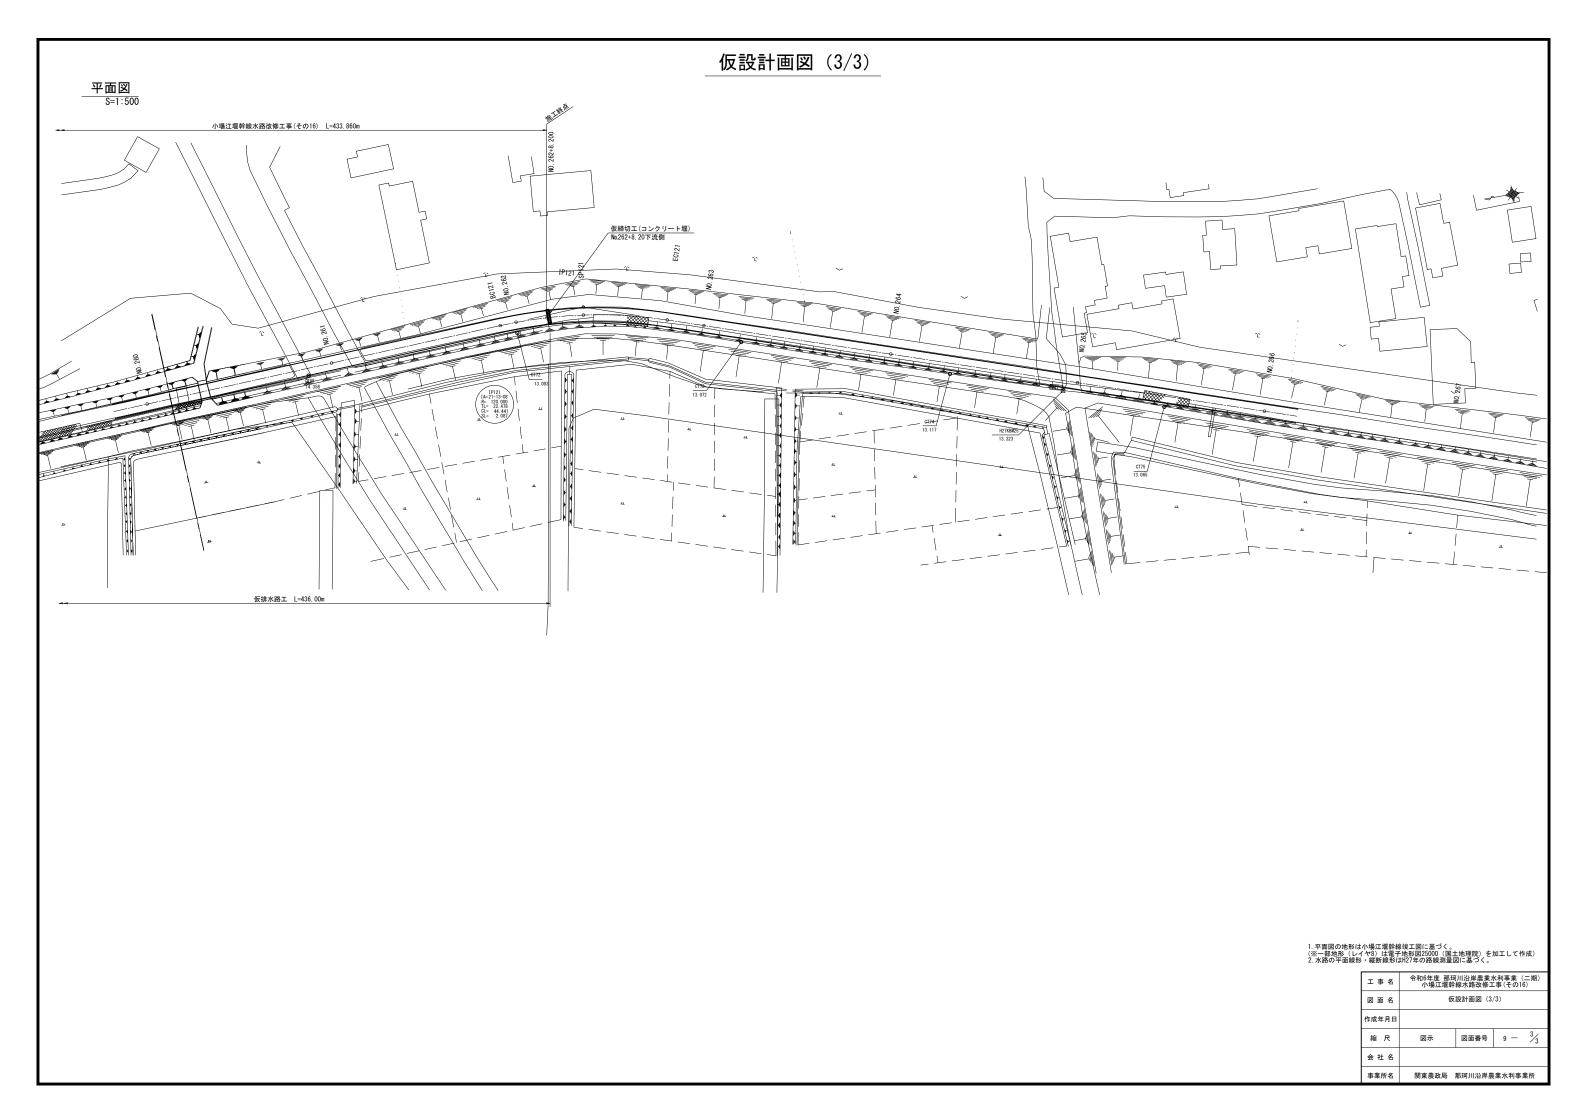

仮排水計画標準図


仮締切標準図

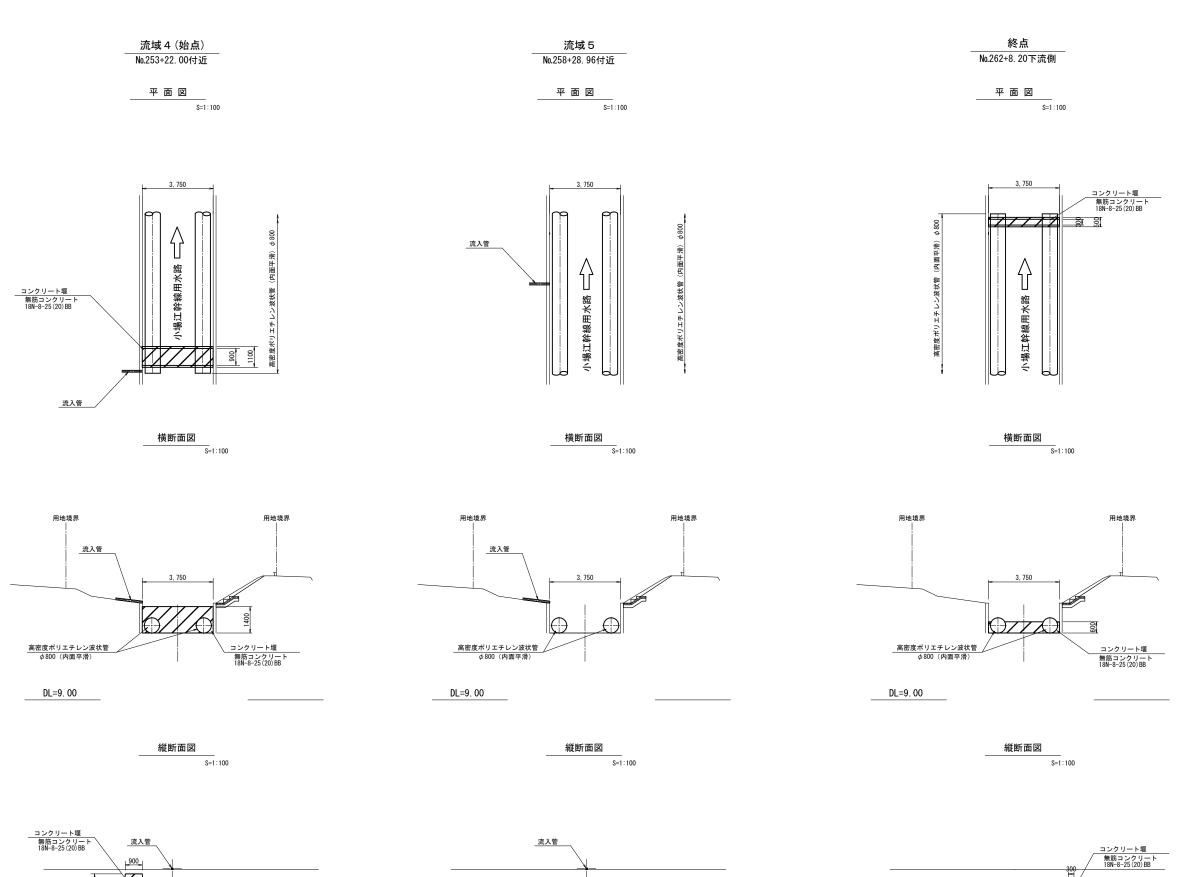

高密度ポリエチレン波状管(内面平滑) φ800

1100

高密度ポリエチレン波状管(内面平滑) φ800

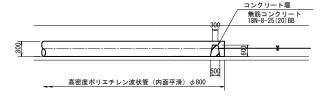

工事名	令和6年度 那珂川沿岸農業水利事業 (二期) 小場江堰幹線水路改修工事(その16)						
図面名	仮排水計画標準図						
作成年月日							
縮尺	1:100	図面番号	10				
会社名							
事業所名	関東農政局	那珂川沿岸農	業水利事業所				