



仮設計画図(2/3)

平面図 S=1:500

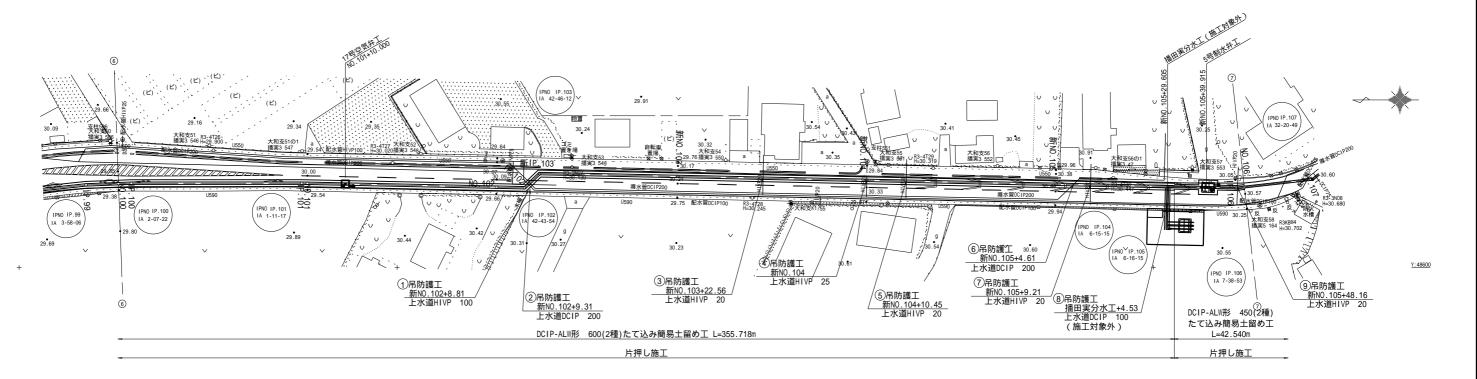

(参 考 図) 片押し施工の管布設模式図

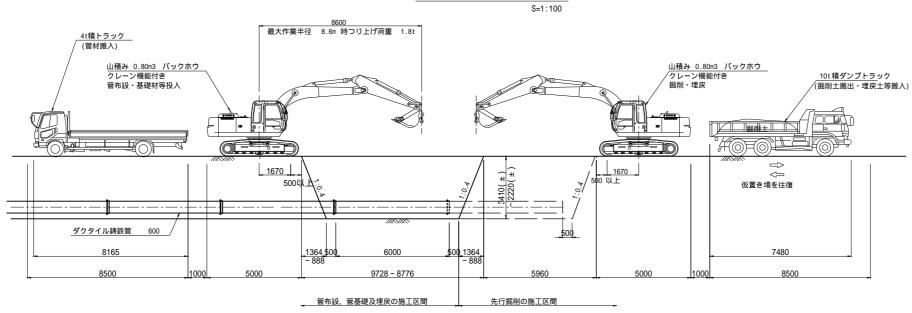



注) 埋戻土は、現地発生土の再利用を想定しているが、 再利用が不適切な場合は、監督員と協議すること。


令和7年度

業	務	名	那珂川沿岸農業水利事業(二期) 内茨幹線水路その15工事								
図	面	名	仮設計画図(2/3)								
年	月	日									
縮		尺	図示	図面番号	10-2/3						
슰	社	名									
事	業所	名	関東農政局 那	珂川沿岸農	農業水利事業所						

仮設計画図(3/3)

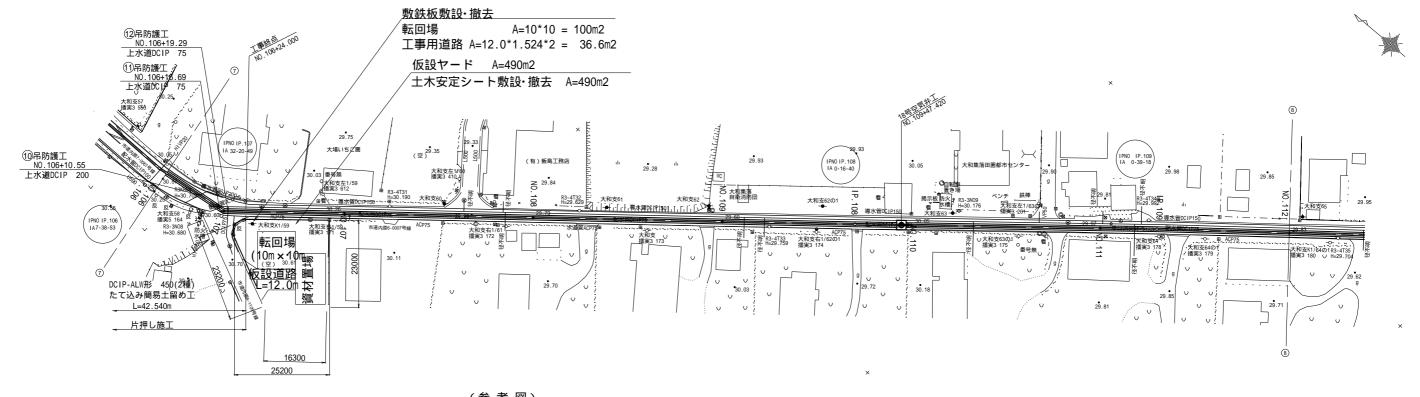

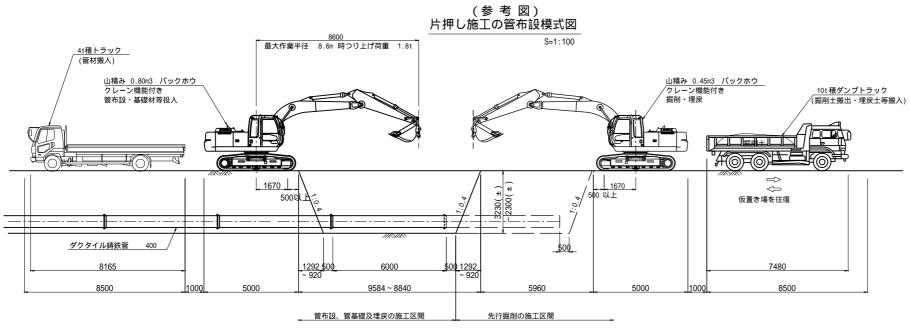

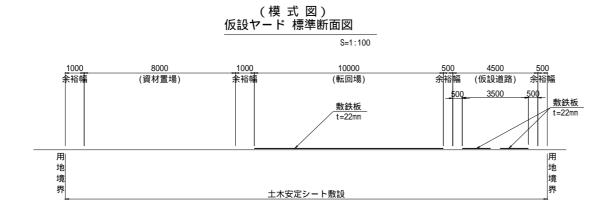

注) 埋戻土は、現地発生土の再利用を想定しているが、 再利用が不適切な場合は、監督員と協議すること。


△和7年度

マ	マ和7年皮										
業	務	名	那珂川沿岸農業水利事業 (二期) 内茨幹線水路その15工事								
図	面	名	仮設計画図(3/3)								
年	月	日									
縮		尺	図示	図面番号	10-3/3						
슰	社	名									
事	業所	f名	関東農政局 那	5珂川沿岸開	農業水利事業所						

たて込み簡易土留工標準図(1/2)

平面図 H=2.5~3.5m


 $DCIP \phi 600$

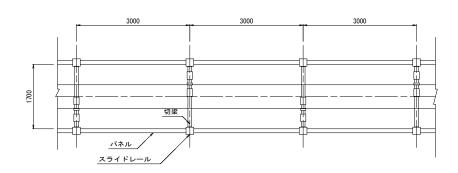


<u>管吊込前断面図</u> H=2.5m


スライドレール TS-1(シングル) 軽量2.5型相当品 切楽 TS相当品 (掘削幅1.60m以上) バネル TS-1相当品

管吊込前断面図 H=3.5m

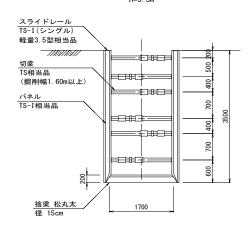


<u>管吊込前断面図</u> H=3.0m

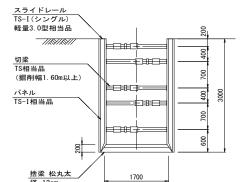

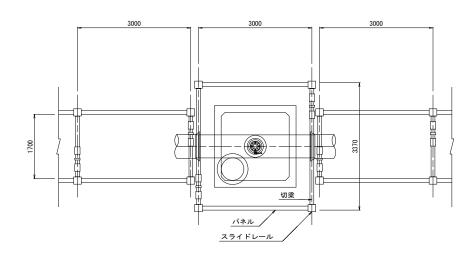

17号空気弁工断面図

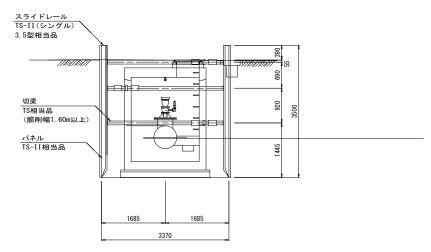


注意事項


- (1) 切梁及び松丸太の寸法は参考値である。
- (2) 建込み簡易土留工法のパネル材厚は、掘削深 より以下を標準とする。
 - -掘削深3.5m以下 65mm -掘削深3.5m超える 105mm

令和7年度

令和/年度	令和/年度										
工事名	エ 事 名 那珂川沿岸農業水利事業 (二期) 内茨幹線水路その15工事										
図面名	たて込み簡易土留工標準図(1/2)										
年月日											
縮尺	S=1:50 図面番号 11-1/										
会 社 名											
事業所名	関東農政局 那	羽川沿岸農	業水利事業所								


たて込み簡易土留工標準図(2/2)

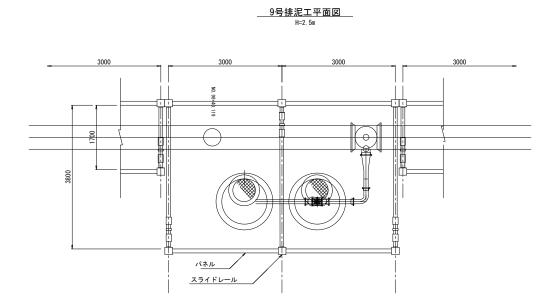

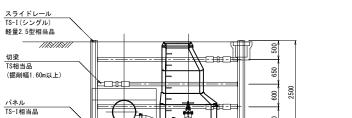

捨梁 松丸太 径 9cm 9号排泥工断面図

___5号制水弁工断面図___

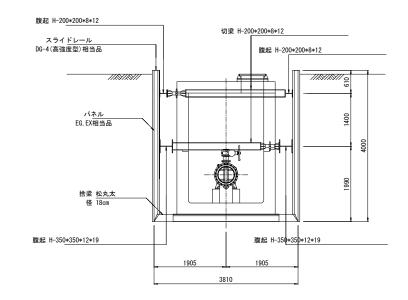


令和7年度

17117 T/X									
工事名	那珂川沿岸農業水利事業 (二期) 内茨幹線水路その15工事								
図面名	たて込み簡易土留工標準図(2/2)								
年月日									
縮尺	S=1:100 図面番号 11-2/2								
会社名									
事業所名 関東農政局 那珂川沿岸農業水利事業所									

吊り防護標準図

S=1:30

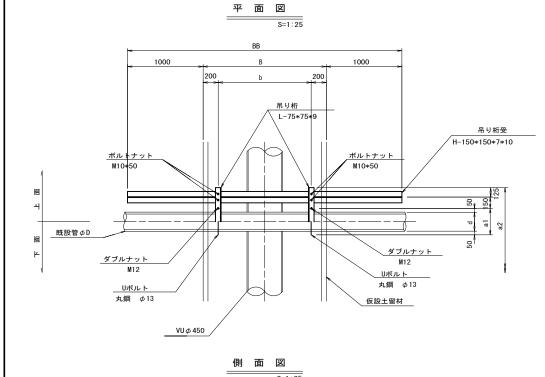

吊り桁

XVXVX\\

断 面 図

L-75*75*9

1000

Uボルト 丸鋼 *ϕ*13

∖ゴム板 t=10

仮設土留材

DCIP φ 600 (DCIP φ 450)

ダブルナット

M12

M10*50 吊り桁 L-75*75*9

ボルト<u>ナット</u>

09 吊り支持具

ターンバックル

t=10

丸鋼 φ13

ダブルナット M12

吊り支持具

丸鋼 φ13 吊り桁受 H-150*150*7*10 GL. 1

<u>ダブルナット</u> M12

吊り支持具

丸鋼 φ13

ターンバックル 9×150 既設管φD

________ リボルト 丸鋼 φ13

<u>ゴム板</u> t=10

<u>ダブルナ</u>ット M12

ボルトナット

GL. 1


XVXVX\


既設管φD

Uボルト **丸鋼 φ13**


M10*50

吊り桁受 H-150*150*7*10 1000

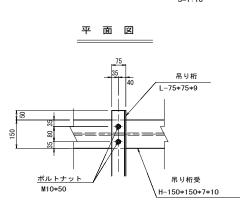

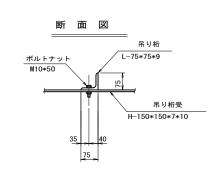



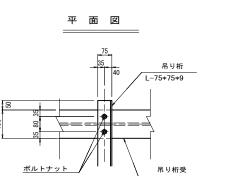





番号	測 点	種 別	埋設管φD	B mm	BB mm	b mm	H mm	d mm	a1 mm	a2 mm	EL. 1 m	GL. 1 m	備考
1	新NO. 102+8. 81	上水道	HIVP100	1830	3830	1430	1300	114	214	764	28. 82	30. 12	"
2	新NO. 102+9. 31	上水道	DCIP200	1830	3830	1430	1250	220	320	870	28. 87	30. 12	"
3	新NO. 103+22. 57	上水道	HIVP20	1830	3830	1430	1210	26	126	676	29. 02	30. 23	"
4	新NO. 104	上水道	HIVP25	1830	3830	1430	1240	32	132	682	29. 08	30. 32	"
5	新NO. 104+10. 45	上水道	HIVP20	1830	3830	1430	1210	26	126	676	29. 08	30. 29	"
6	新NO. 105+4. 61	上水道	DCIP200	1830	3830	1430	1200	220	320	870	29. 20	30. 40	"
1	新NO. 105+9. 21	上水道	HIVP20	1830	3830	1430	1220	26	126	676	29. 19	30. 41	"
8	播田実分水工+4.53	上水道	DCIP100	1830	3830	1430	1220	118	218	768	29. 19	30. 41	"
9	新NO. 105+48. 16	上水道	HIVP20	1830	3830	1430	1210	26	126	676	29. 31	30. 52	"
(10)	NO. 106+10. 55	上水道	DCIP200	1830	3830	1430	1310	220	320	870	29. 26	30. 57	"
(1)	NO. 106+16. 69	上水道	DCIP75	1830	3830	1430	1250	93	193	743	29. 35	30. 60	"
(12)	NO. 106+19. 29	上水道	DCIP75	1830	3830	1430	1250	93	193	743	29. 34	30. 59	"

令和7年度

工 事 名 那珂川沿岸農業水利事業 (二期) 内茨幹線水路その15工事									
図面名	吊り防護標準図								
年月日									
縮尺	図示	図面番号	12						
会社名									
事業所名	事業所名 関東農政局 那珂川沿岸農業水利事業所								

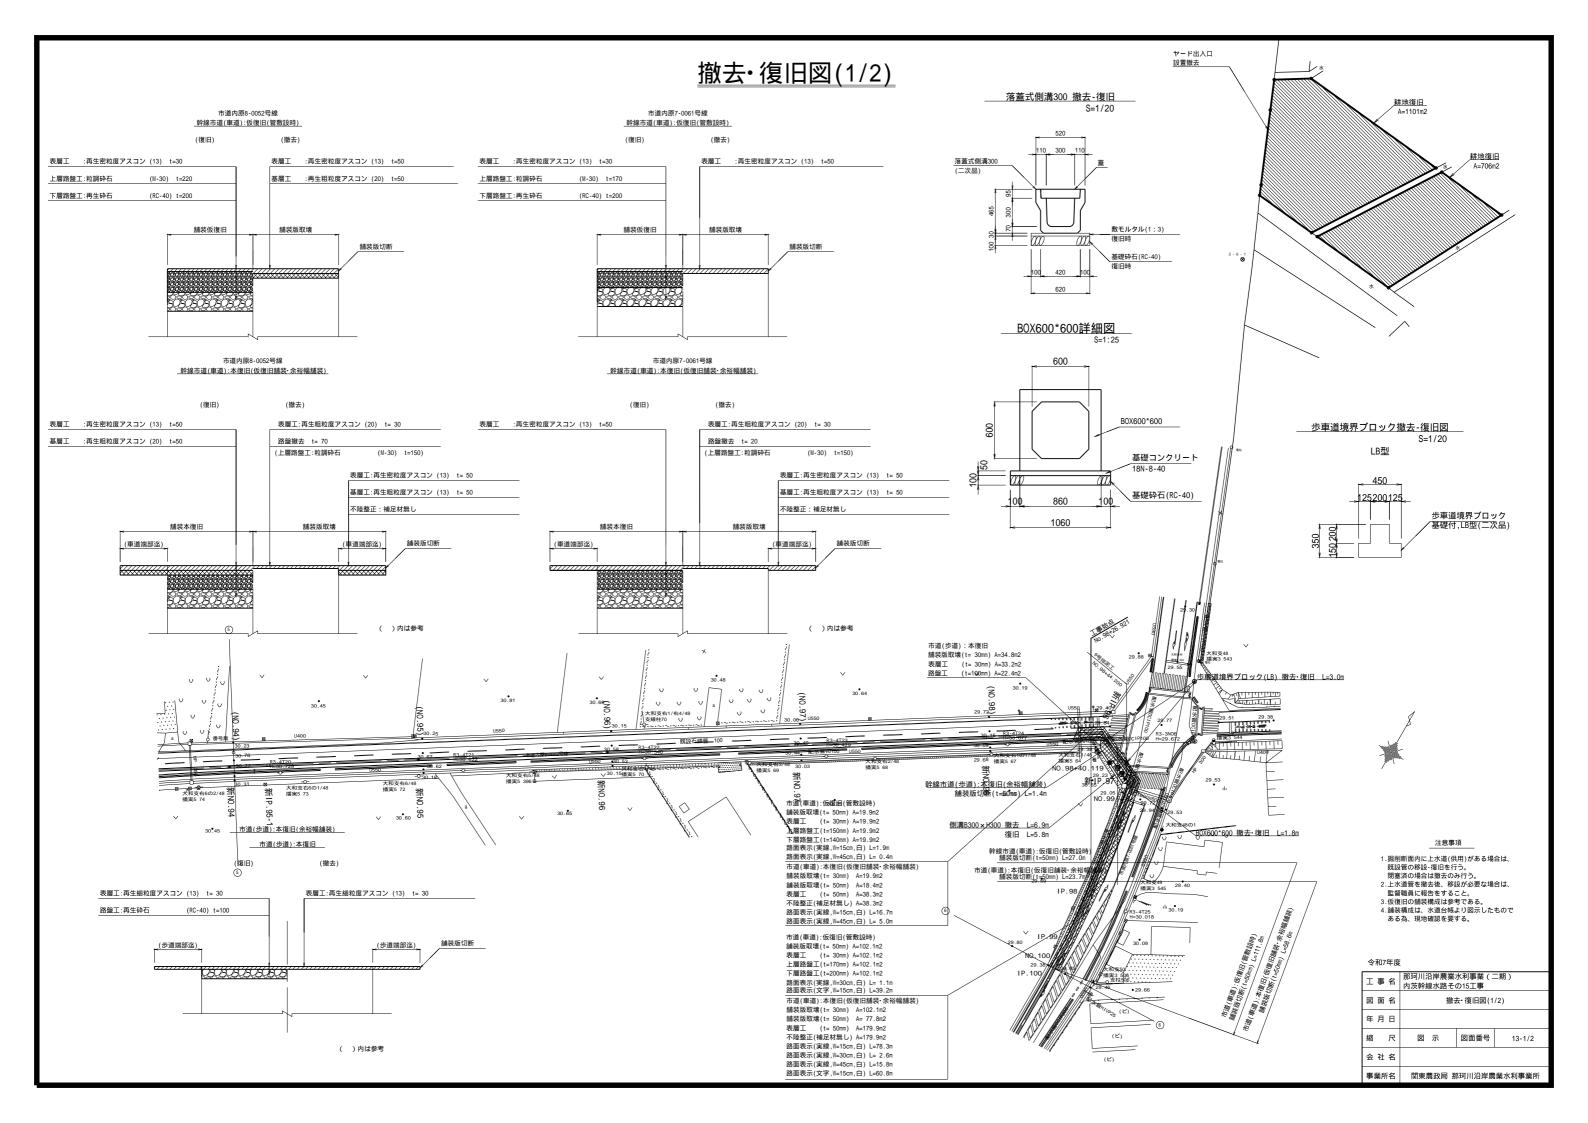

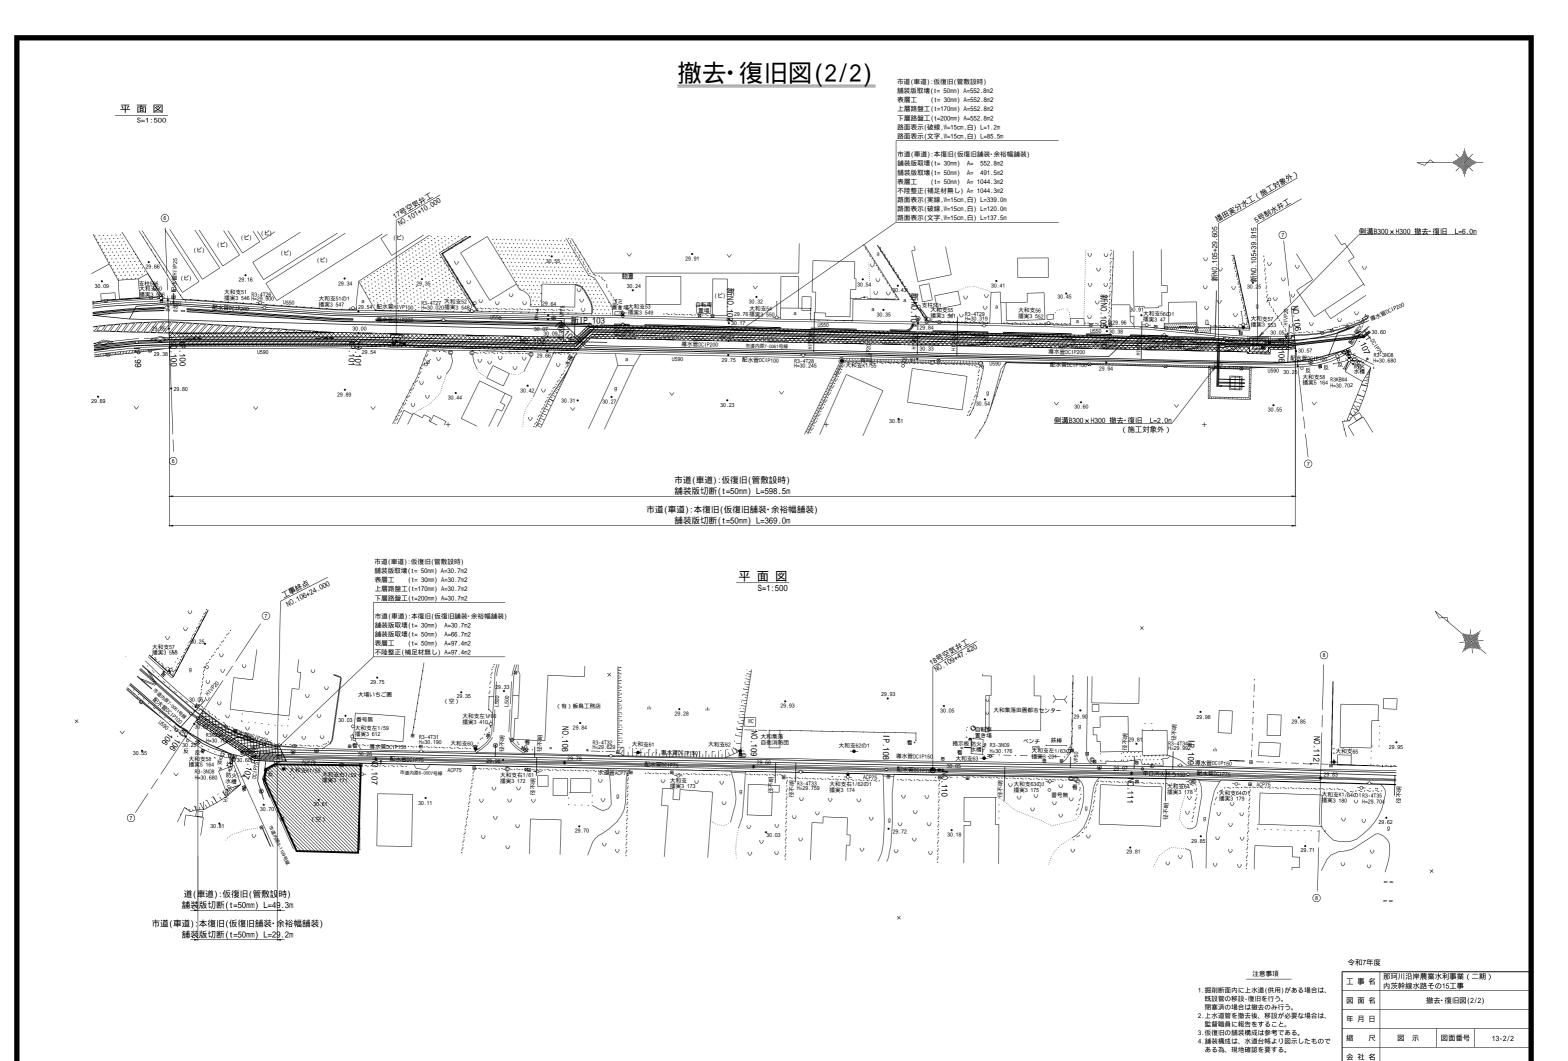

事業所名

関東農政局 那珂川沿岸農業水利事業所