





S=1:10000

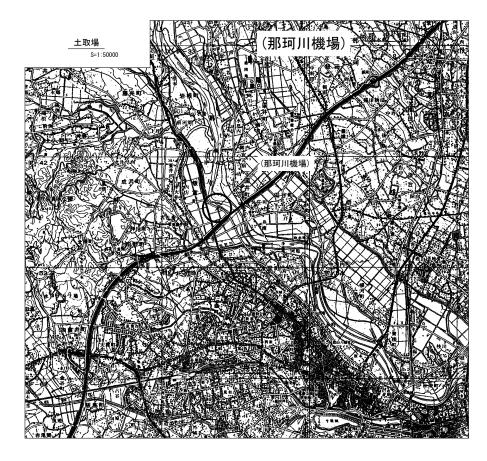

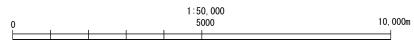


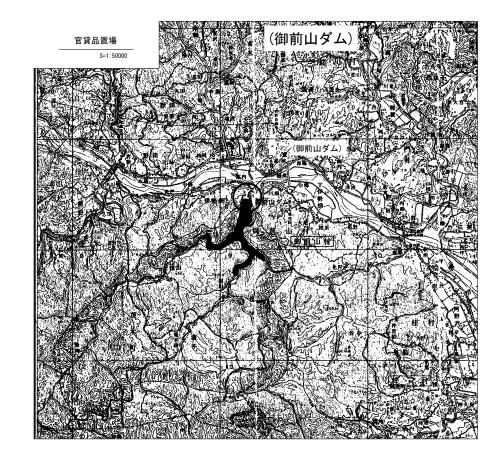


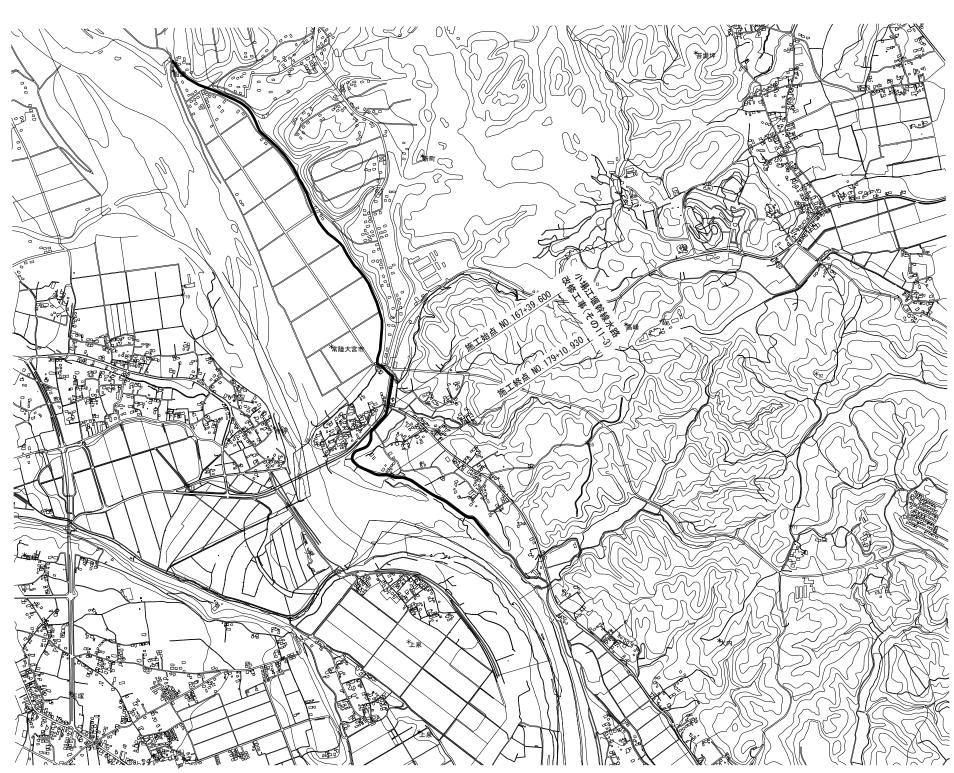


電子地形図25000 (国土地理院) を加工して作成

工事名	令和7年度 那珂川沿岸農業水利事業 (二期) 小場江堰幹線水路改修工事(その11-3)				
図面名	施工位置図				
作成年月日					
縮尺	S=1:10000	図面番号	1		
会社名					
事業所名	関東農政局	那珂川沿岸農	業水利事業所		

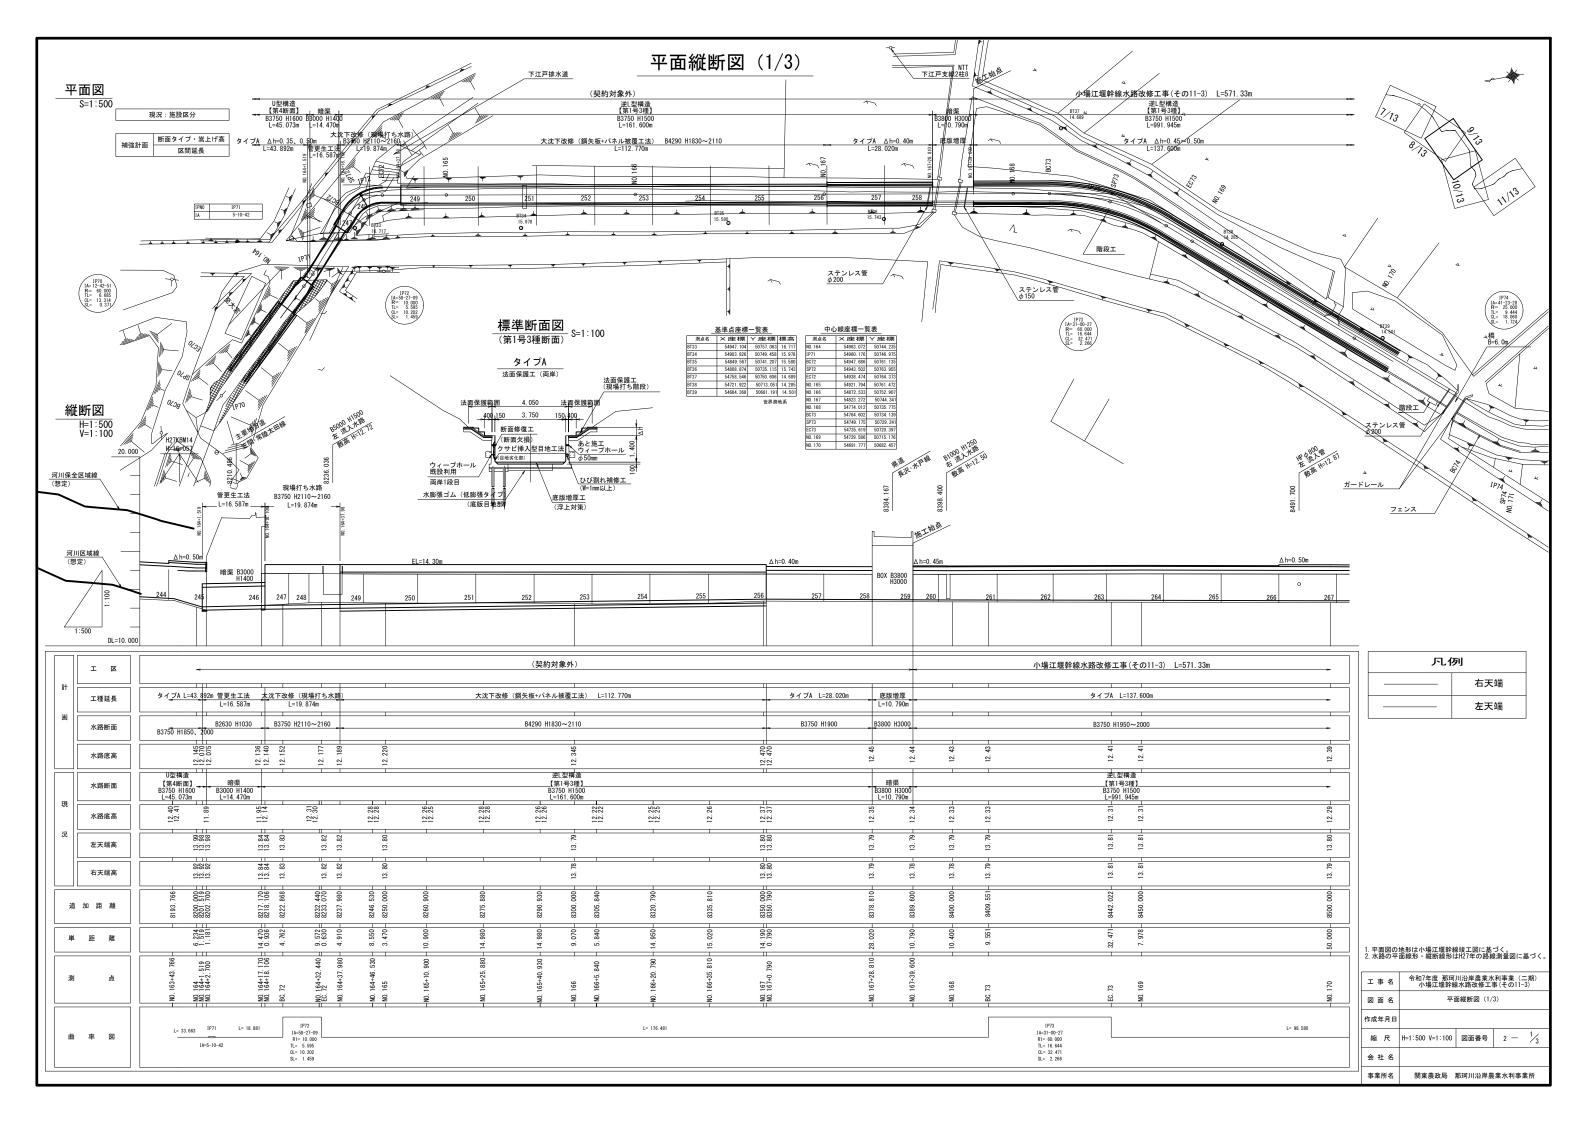

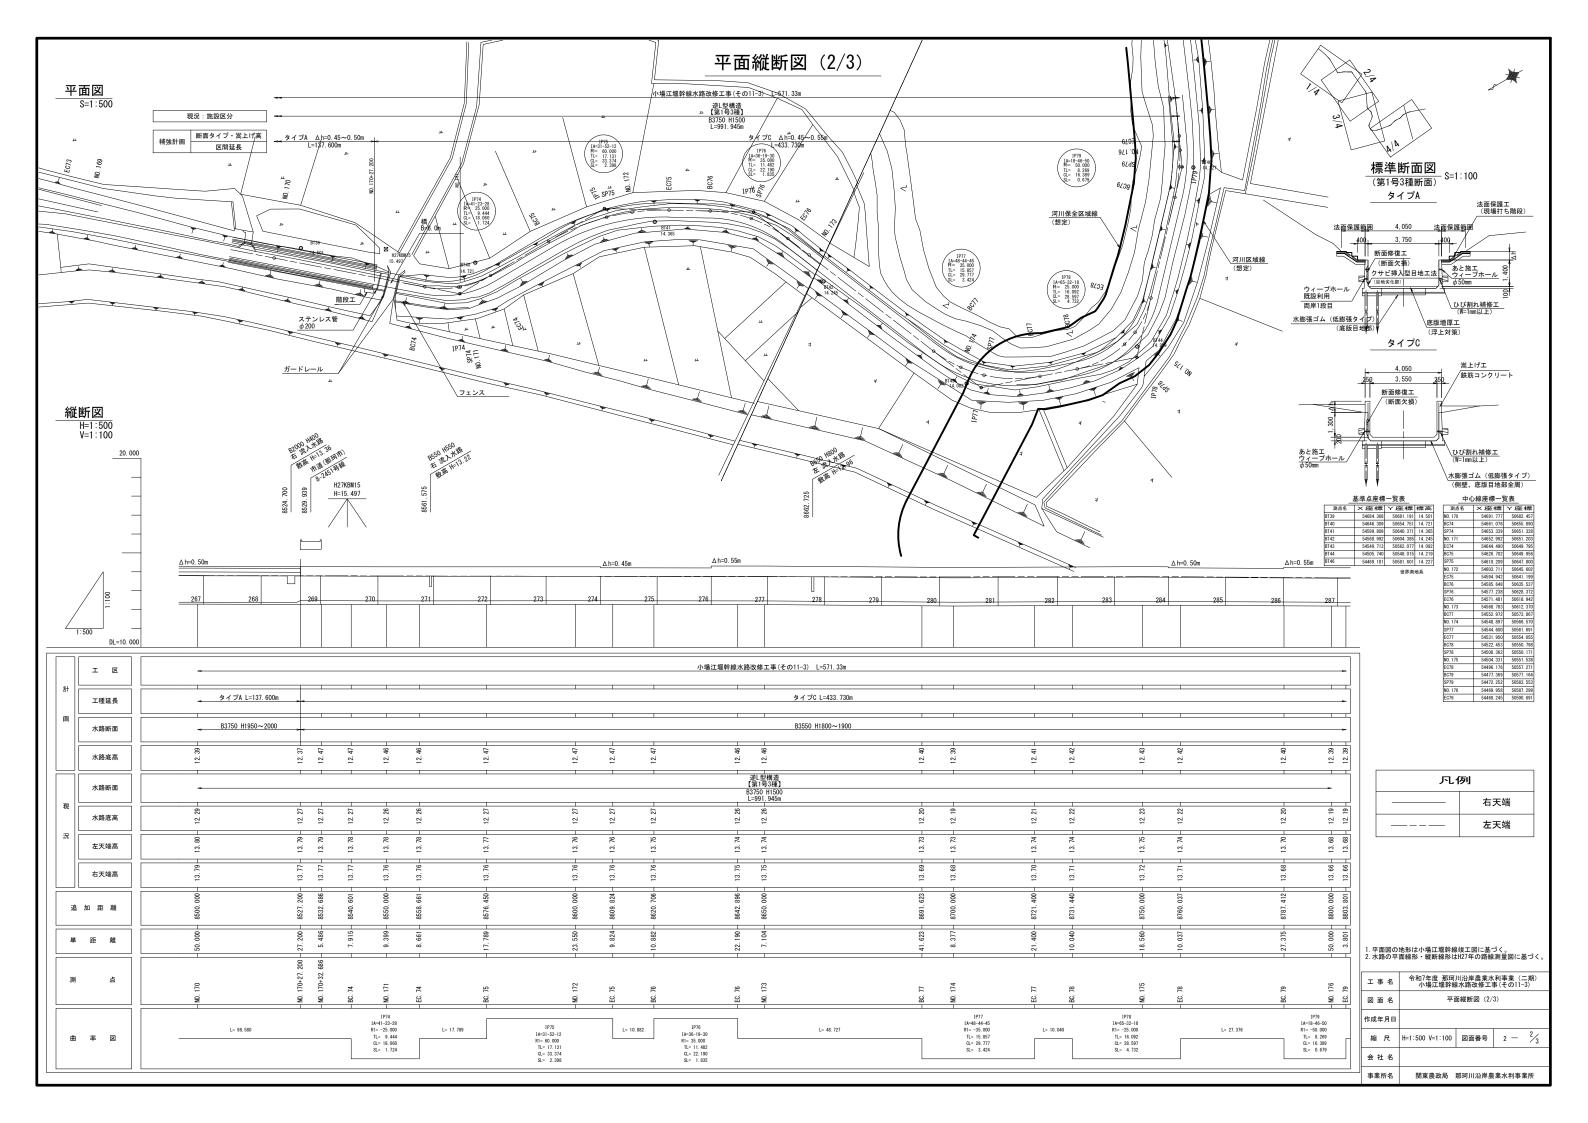


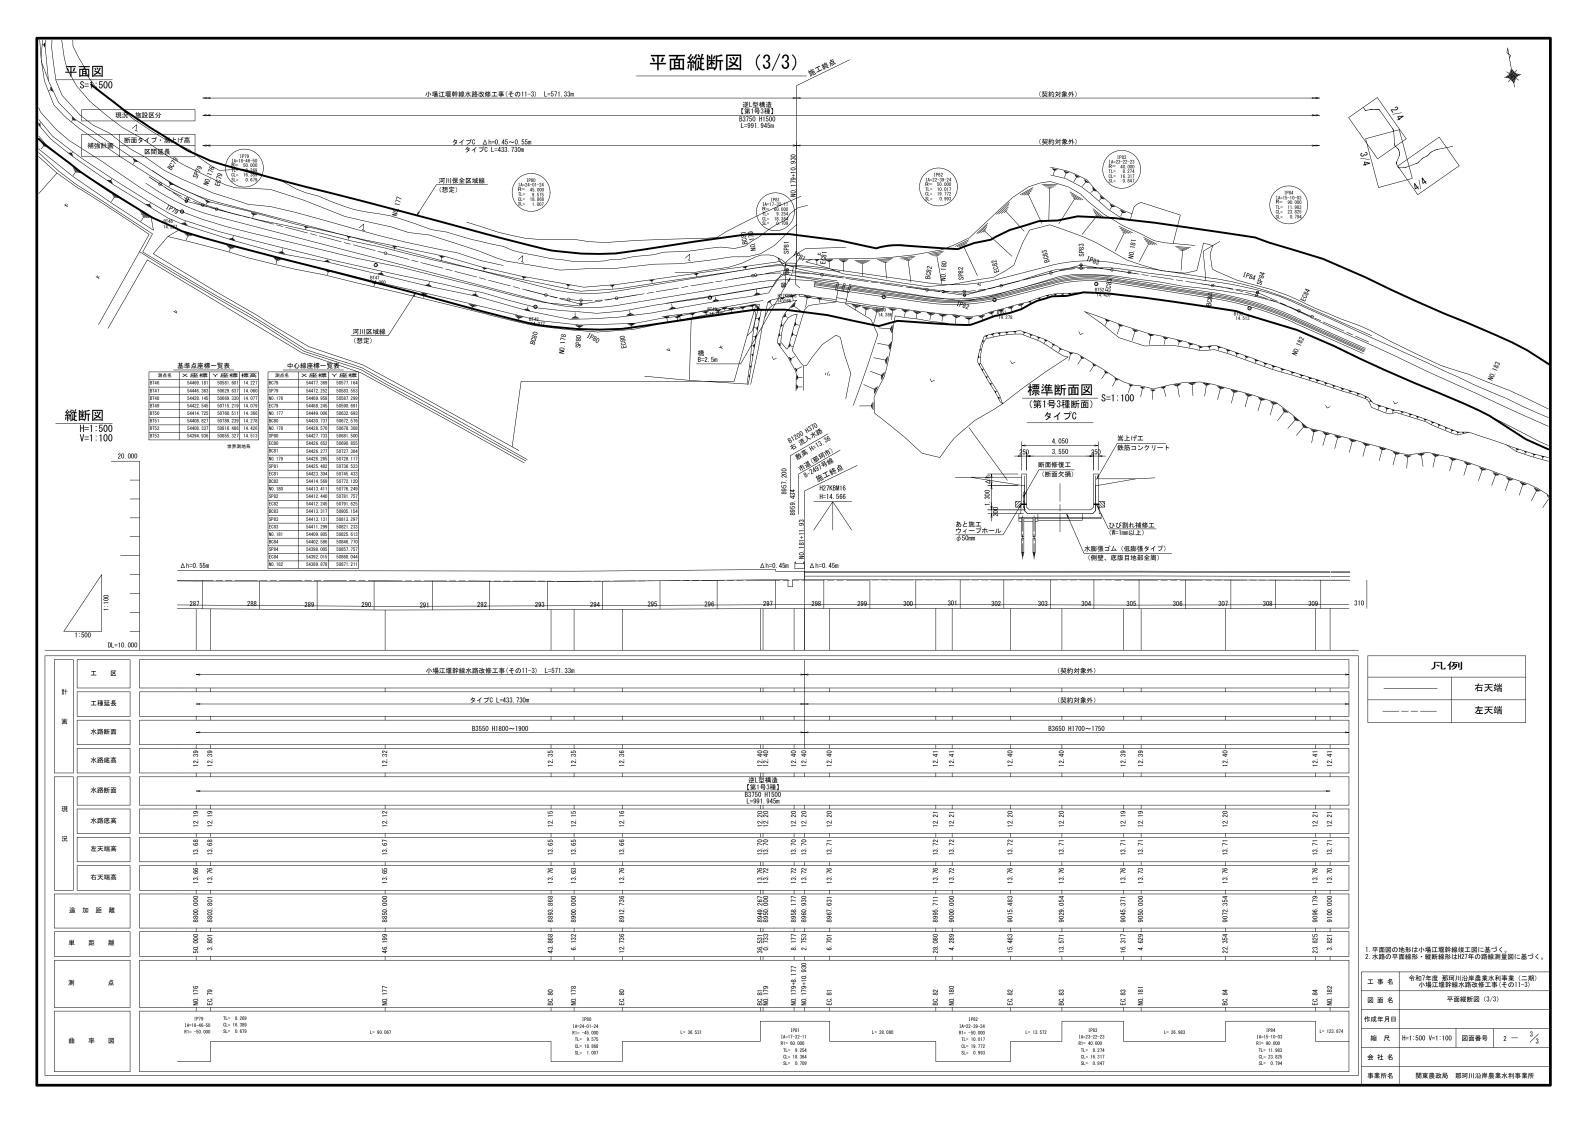


## 横断図

NO. 171 GH=12. 33 FH=12. 53

逆L型構造 タイプC

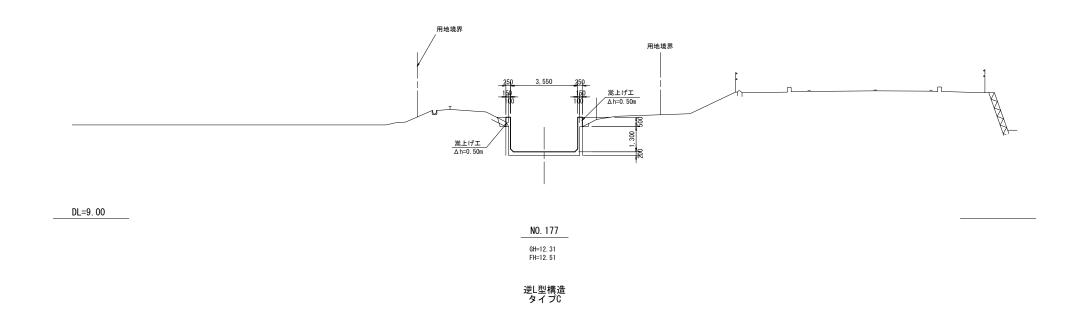

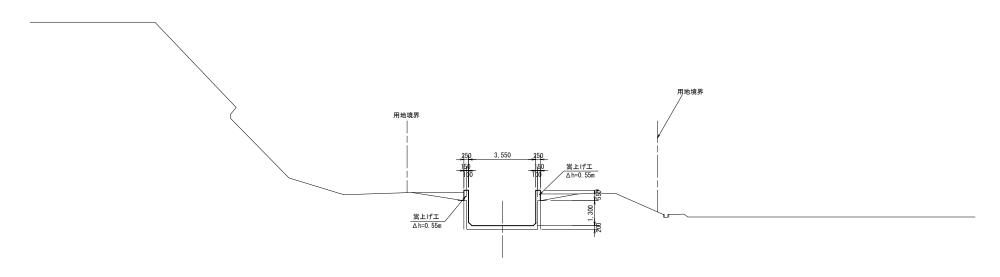

工事	名	令和7年度 那珂川沿岸農業水利事業 (二期) 小場江堰幹線水路改修工事(その11-3)				
図面	名	横断図				
作成年	月日					
縮	尺	1:100	図面番号	3		
会 社	名					
事業別	f名	関東農政局	那珂川沿岸農	業水利事業所		

 タイプA

 法面保護工・底版増厚工)

 法面保護範囲

 4,050

 法面保護範囲

 表と施工フォール (第「面別上」)

 クサビ挿入型目地工法 (第上列策)

 でアイーフホール (日地会化部)

 産販増厚工 (浮上列策)


 水膨張ゴム (低膨張タイプ)

 (産販増厚工 (浮上列策)

 水膨張ゴム (低膨張タイプ)

 (産販増厚工 (浮上列策)

 水膨張ゴム (低膨張タイプ)

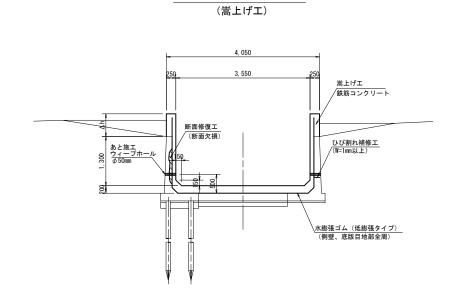

タイプC

工事名	令和7年度 那珂川沿岸農業水利事業 (二期) 小場江堰幹線水路改修工事(その11-3)					
図面名	標準断面図 (1/3)					
作成年月日						
縮尺	図示	図面番号	4 - 1/3			
会社名						
事業所名	関東農政局 那珂川沿岸農業水利事業所					

### 標準断面図 (2/3)


ひび割れ補修工・断面修復工


ひび割れ補修工


S=1:1


断面修復工


S=1:5

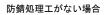

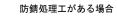

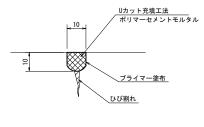

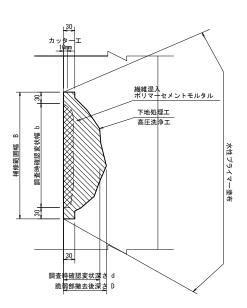


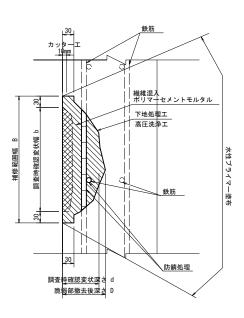

#### 目地補修工

### 標準構造図


S=1:2

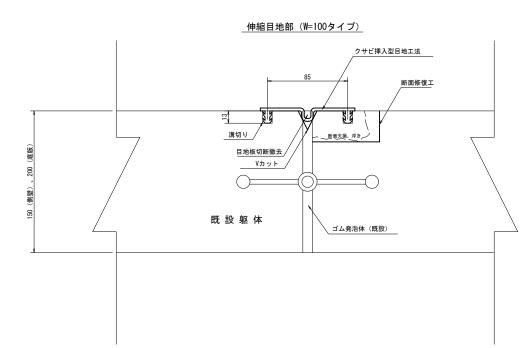


工 事 名 令和7年度 那珂川沿岸農業水利事業 小場江堰幹線水路改修工事(その)				
図面名	標	標準断面図 (2/3)		
作成年月日				
縮尺	図示	図面番号	4 - 2/3	
会社名				
事業所名	関東農政局	那珂川沿岸農	業水利事業所	

## 標準断面図(3/3)

ウィープホール設置計画図

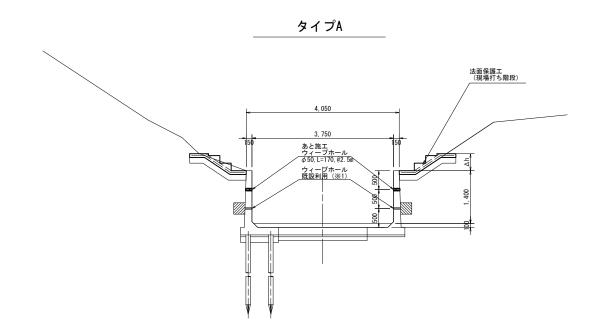

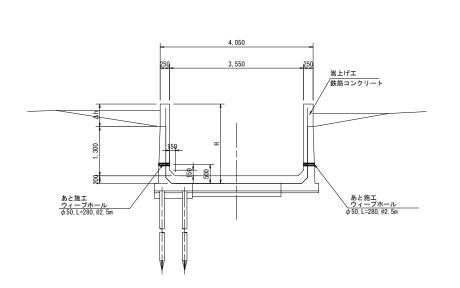


タイプC

ウィープホール設置展開図

9,000 (標準バレル長) あと施工ウィープホール設置 8箇所 側壁

タイプA

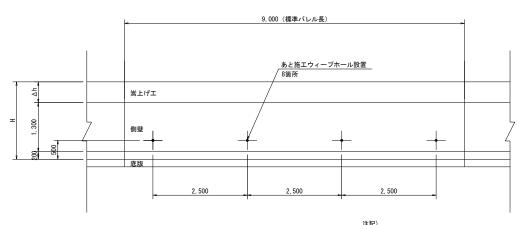

タイプC

注記)
1. 設置間隔は2.5mを標準とする。
2. 設置箇所が鉄筋に重なる場合は、その位置をずらす。


設置断面図 S=1:10

<u>あと施工ウィ-</u> φ50, L=170~2	ープホール  80
(樹璧背面)	(2) (3) (4) (5) (6) (6) (7) (7) (7) (7) (7) (7) (7) (7) (7) (7

工事名	令和7年度 那珂川沿岸農業水利事業 (二期) 小場江堰幹線水路改修工事(その11-3)					
図面名	標準断面図 (3/3)					
作成年月日						
縮尺	図示	図面番号	4 - 3/3			
会社名						
事業所名	関東農政局	那珂川沿岸農	業水利事業所			

# 法面保護工構造図(1/2)


#### S=1:30 平面図

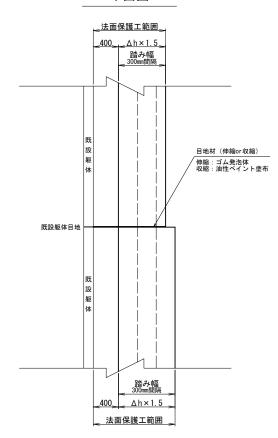


\* 嵩上げ高の変化部で擦り付けは行わない。 \* 嵩上げ部の目地は既設躯体の目地材(伸縮or収縮) と合わせる。

#### 法面保護工構造図


### 嵩上げ高∆h=0.45m

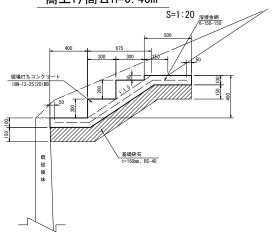

### 嵩上げ高△h=0.50m

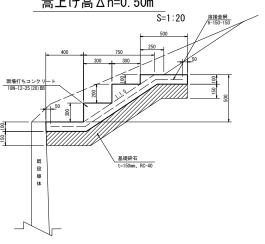

工事名	令和7年度 那珂川沿岸農業水利事業 (二期) 小場江堰幹線水路改修工事(その11-3) 法面保護工構造図(1/2)				
図面名					
作成年月日					
縮尺	図示	図面番号	5 —	1/2	
会社名					
事業所名	関東農政局 那珂川沿岸農業水利事業所				

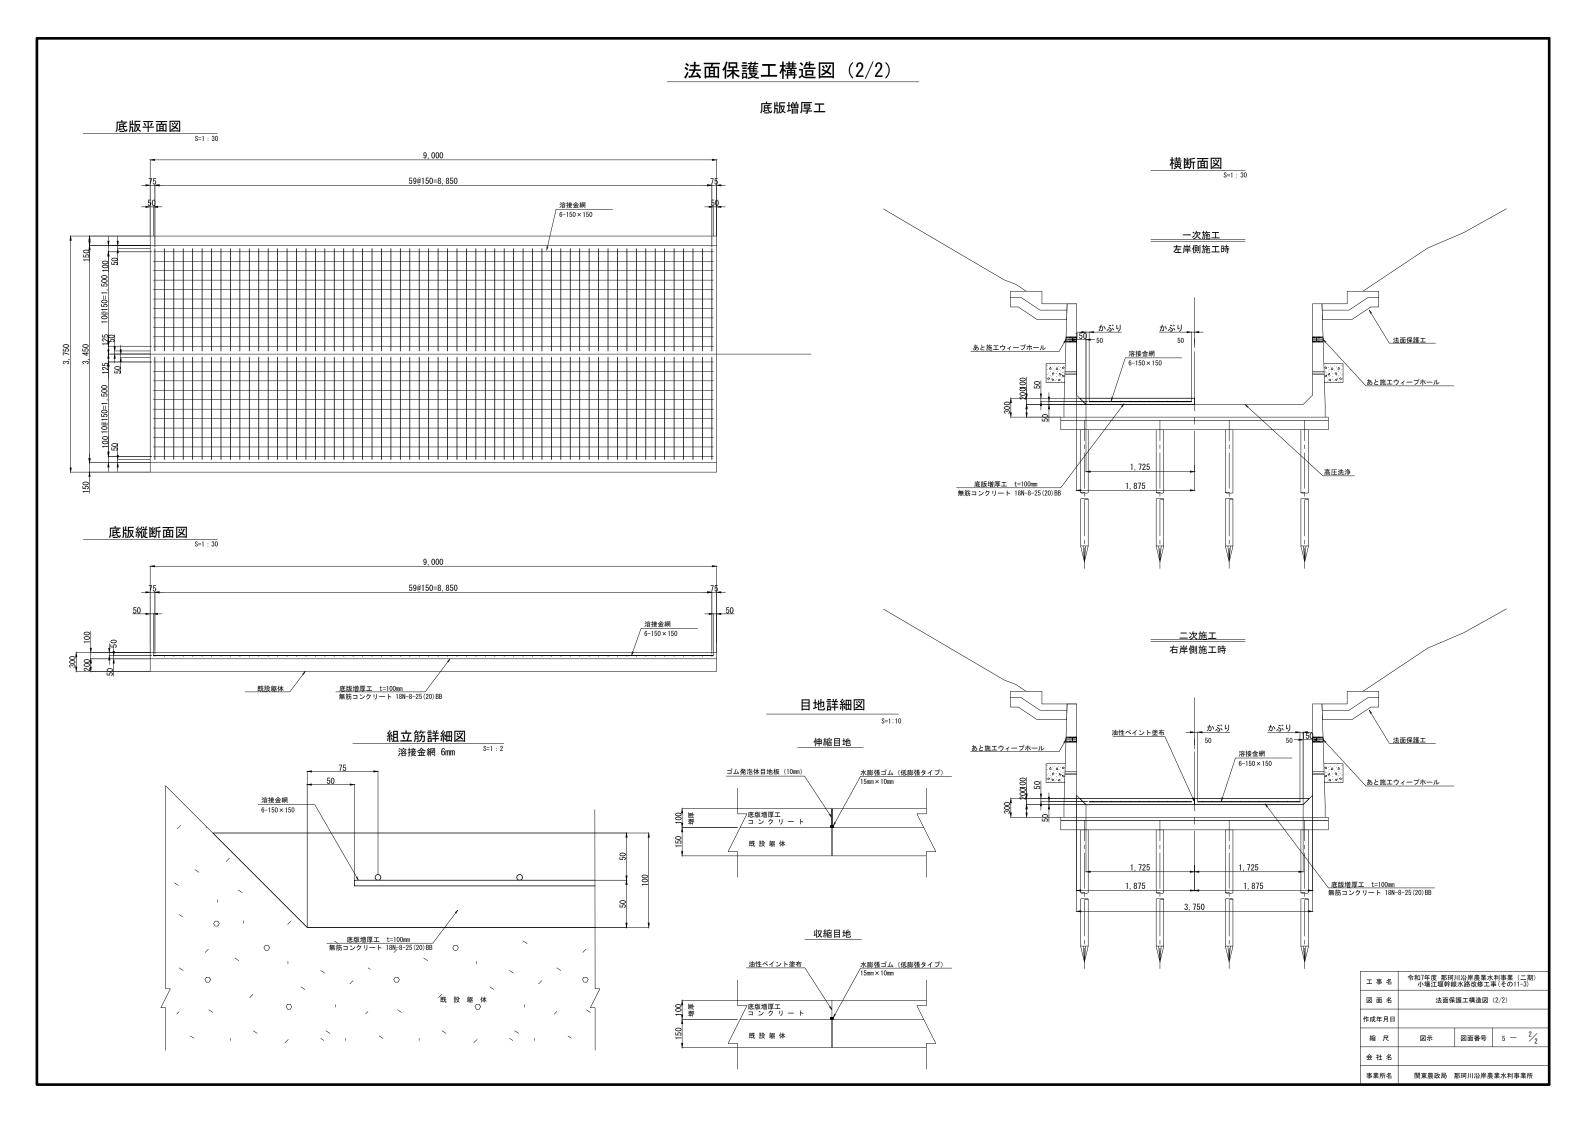


# 嵩上げ工構造図 (1/2)


開水路


目地詳細図

伸縮目地(側壁平面図)

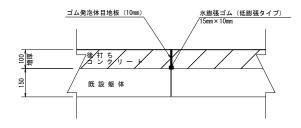

収縮目地 (側壁平面図)

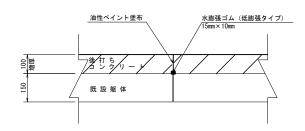


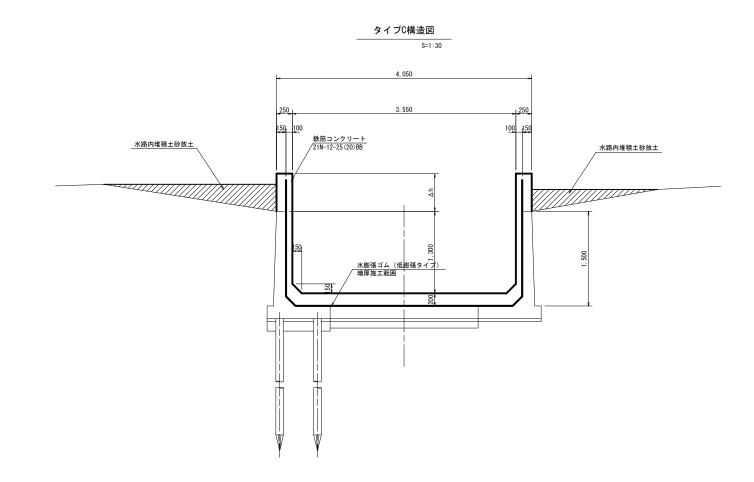


\* 嵩上げ部の目地は既設水路の目地種別(伸縮or収縮)と合わせるものとする。

工事名	令和7年度 那珂川沿岸農業水利事業 (二期) 小場江堰幹線水路改修工事(その11-3) 嵩上げ工構造図 (1/2)				
図面名					
作成年月日					
縮尺	図示	図面番号	6 - 1/2		
会社名					
事業所名	関東農政局 那珂川沿岸農業水利事業所				
	図面名作成年月日縮 尺 会社名	図 面 名 端上( 作成年月日 縮 尺 図示 会 社 名	図 面 名 端上げ工構造図 ( 作成年月日 縮 尺 図示 図面番号		


# 嵩上げ工構造図 (2/2) 橋梁下開水路 (独立床版橋) S=1:50

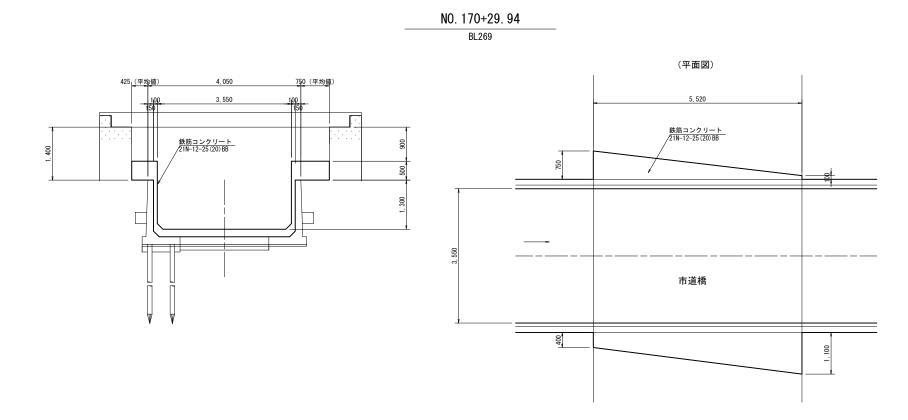


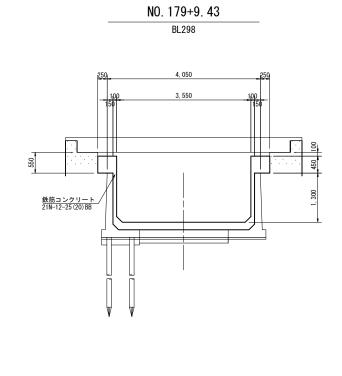



#### ※配筋は前後の開水路に準ずる。


	※配筋は削後の開水路に準する。					
工事名 令和/年度 那珂川沿岸農業水利事業(コ 小場江堰幹線水路改修工事(その11-	令和7年度 那珂川沿岸農業水利事業 (二期) 小場江堰幹線水路改修工事(その11-3)					
図 面 名 嵩上げ工構造図 (2/2)	嵩上げ工構造図 (2/2)					
作成年月日						
縮尺 図示 図面番号 6 一	2/2					
会社名						
事業所名 関東農政局 那珂川沿岸農業水利事	関東農政局 那珂川沿岸農業水利事業所					

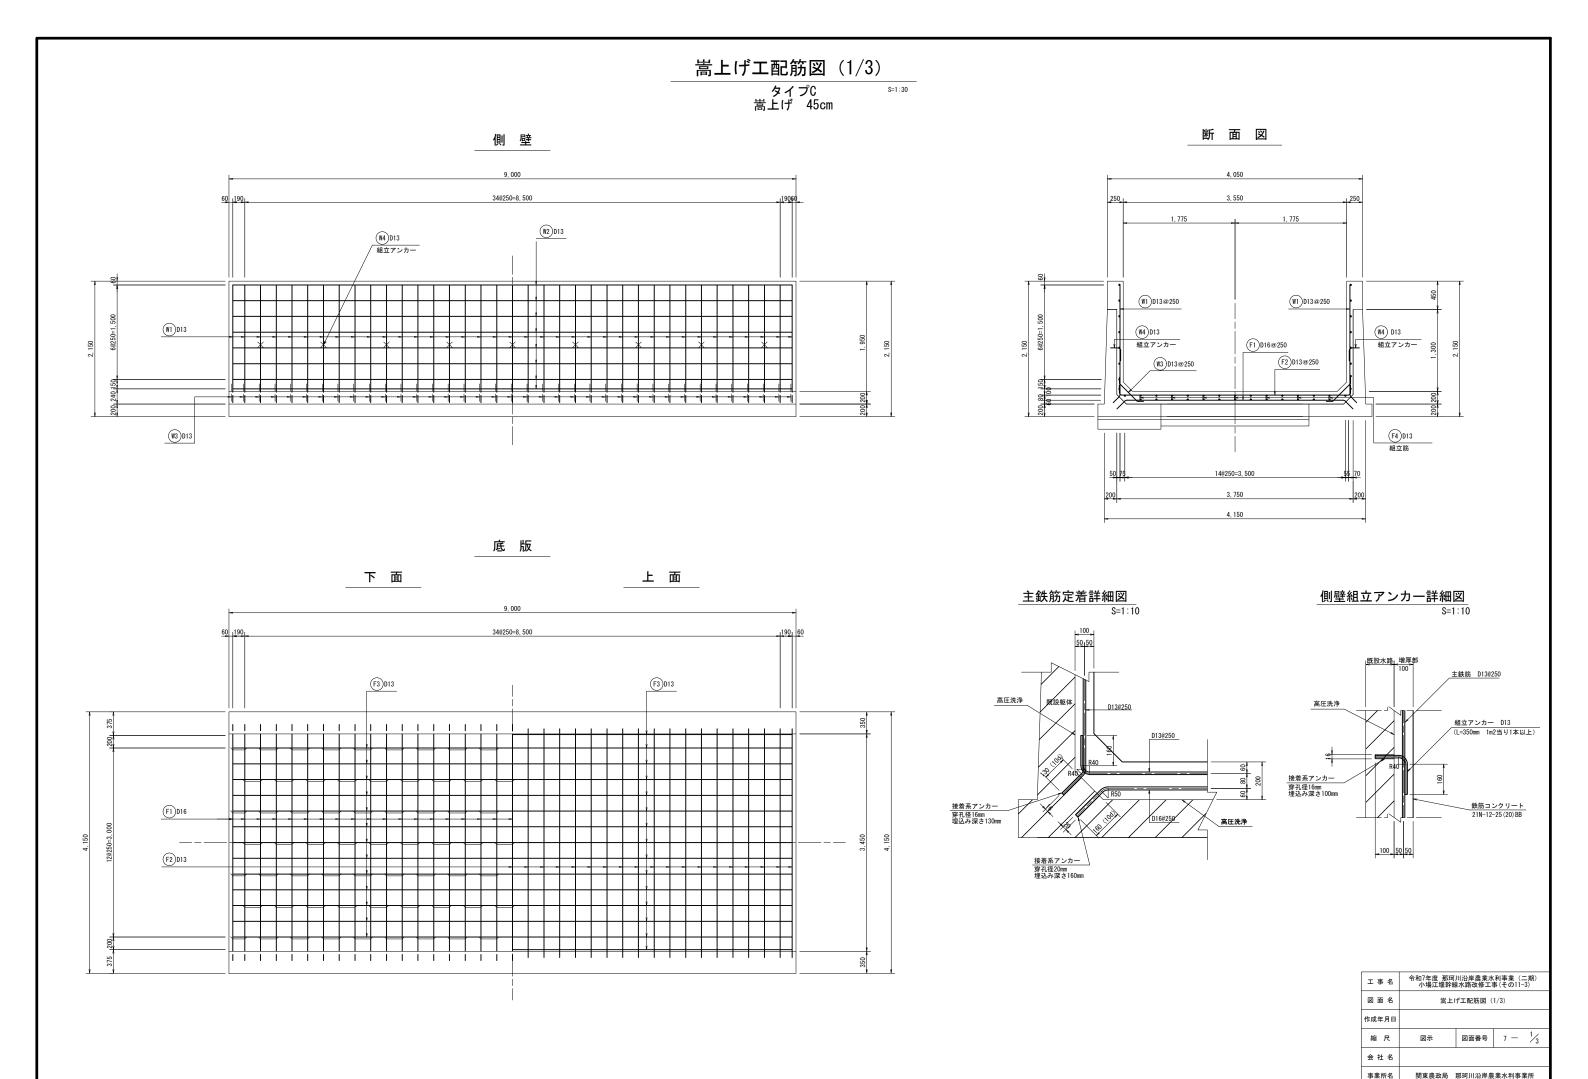

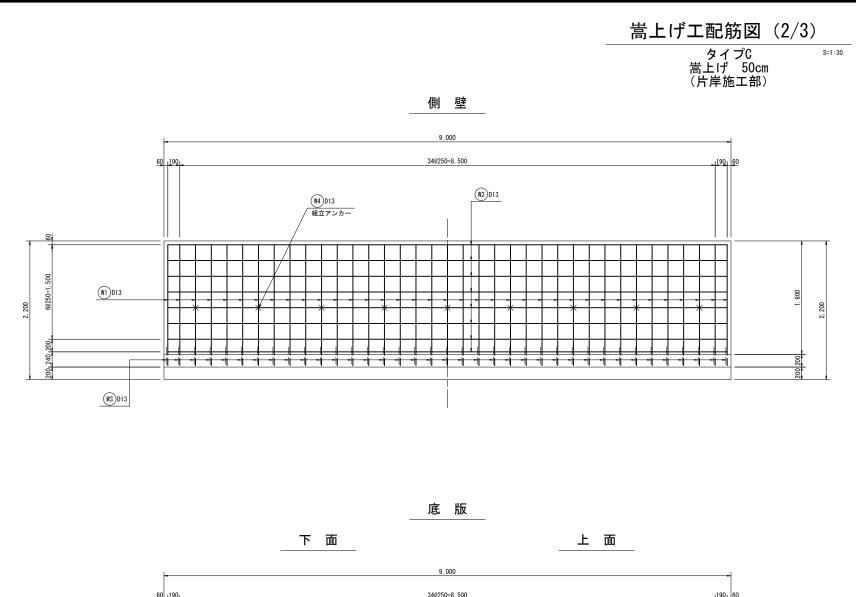

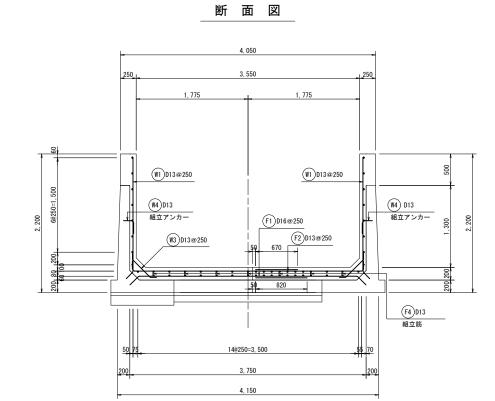


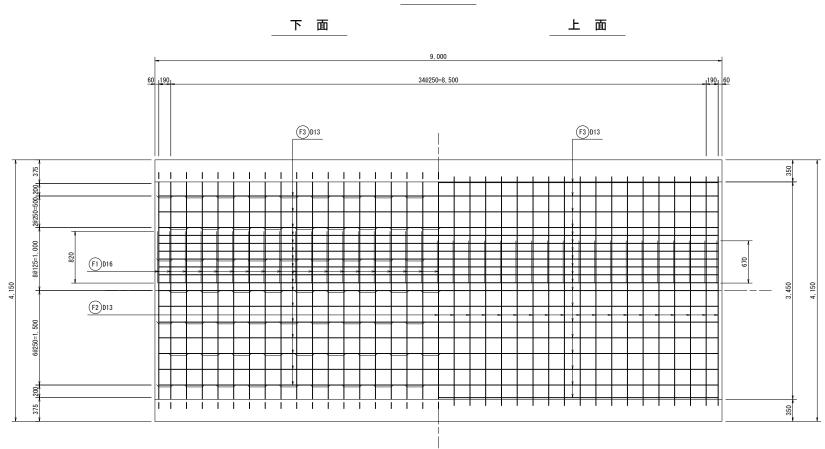

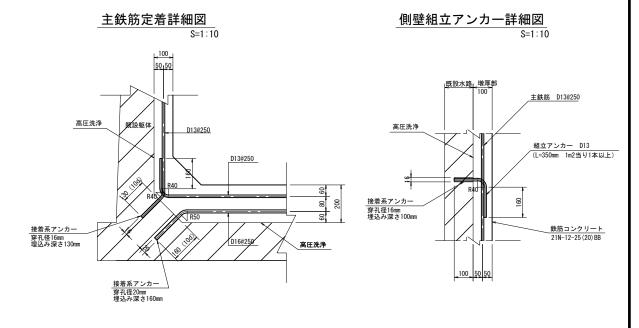

※一般部の配筋図は 嵩上げ45cm及び嵩上げ55cmに準ずる。

工事名	令和7年度 那珂川沿岸農業水利事業 (二期) 小場江堰幹線水路改修工事(その11-3)				
図面名	嵩上げ工配筋図 (2/3)				
作成年月日					
縮尺	図示	図面番号	7 —	2/3	
会社名					
事業所名	関東農政局 那珂川沿岸農業水利事業所				

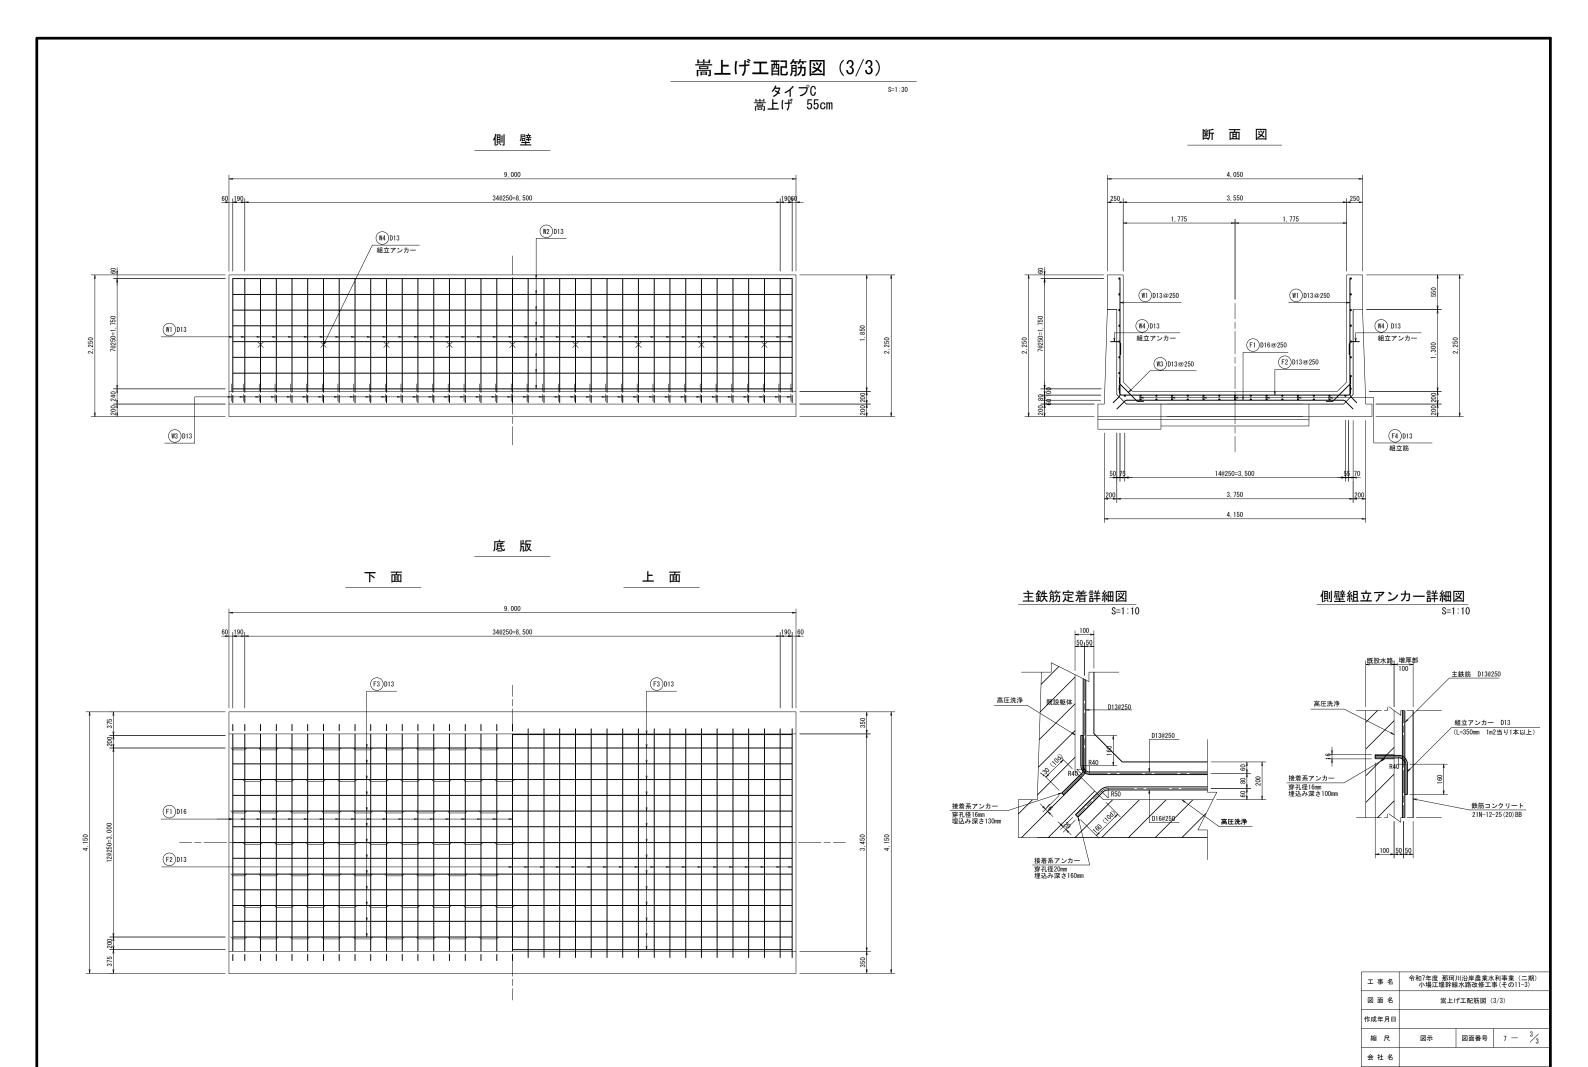


事業所名


関東農政局 那珂川沿岸農業水利事業所

(B258~B262)

S=1:

変状展開図

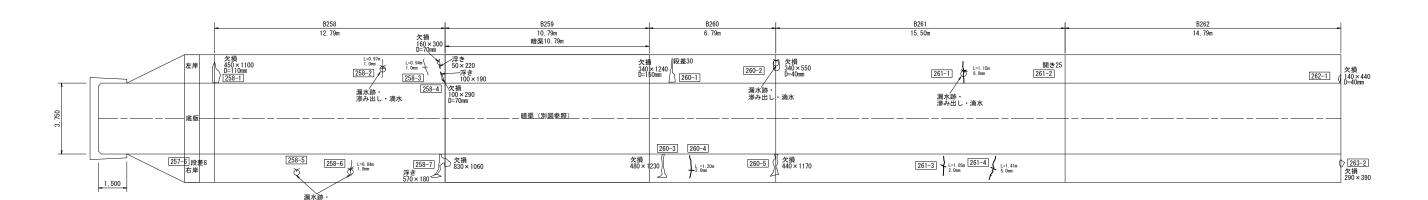

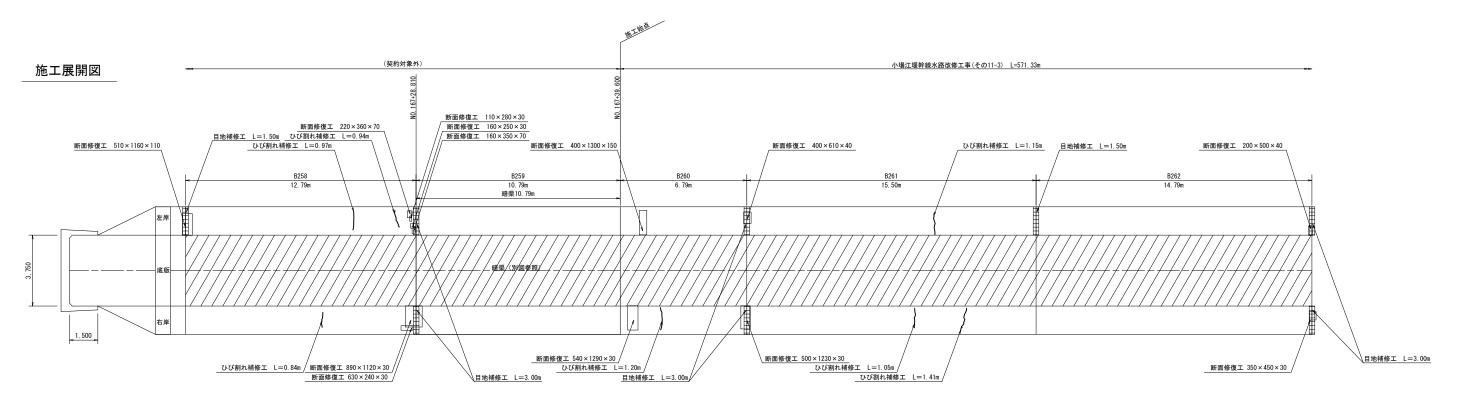

現況水路断面	逆L型構造【第1号3種】	暗渠	逆L型構造【第1号3種】	逆L型構造【第1号3種】	逆L型構造【第1号3種】
タイプ	タイプA	底版增厚	タイプA	タイプA	タイプA
嵩上げ高Δh	0. 400m	_	0. 450m	0. 450m	0. 450m
ウィープホール設置段数	2段	0段	2段	2段	2段

	変状展開図凡例								
1	表	示	変状の種類	表示	変状の種類	表示	変状の種類	表示	変状の種類
ı	_	W	ひび割れ幅2.0mm以上	_	打継目	0	鉄筋露出		摩耗(粗骨材露出)
ĺ		W	ひび割れ幅1.0~2.0m未満	0	溶脱物 (石灰分)	0	その他	0	補修跡
ı		W	ひび割れ幅0.20~1.0mm未満	0	浮き	0	豆板	æ	漏水跡・滲み出し・滴水
Į	_	<u>w</u>	ひび割れ幅0. 20mm未満	0	剥離・剥落	0	欠損	36	流水・噴水


	施工展開図凡例										
表示	表 示 補修の種類 表 示 補修の種類										
	目地補修工	_	_	防錆処理工							
	ひび割れ補修工		$\Box$	增厚範囲							
	断面修復工										
	断面修復工										


工事名	令和7年度 那珂川沿岸農業水利事業 (二期) 小場江堰幹線水路改修工事(その11-3)								
図面名	施工	施工展開図 (1/10)							
作成年月日									
縮尺	S=1:100	図面番号	8 —	1/10					
会社名									
事業所名	関東農政局	那珂川沿岸農	業水利事	業所					

(B295~B298)

9-1:100

変状展開図

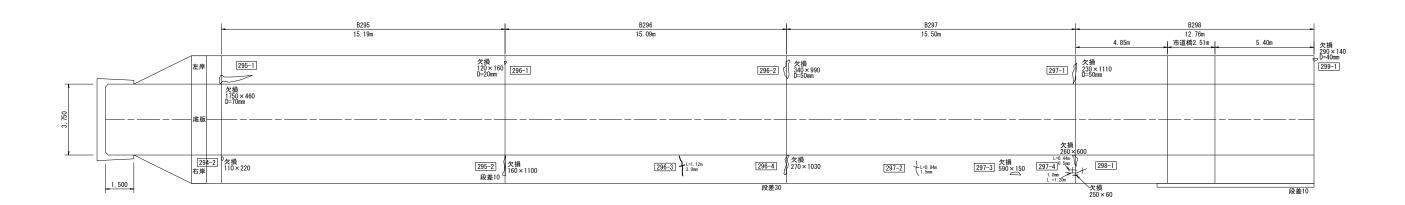

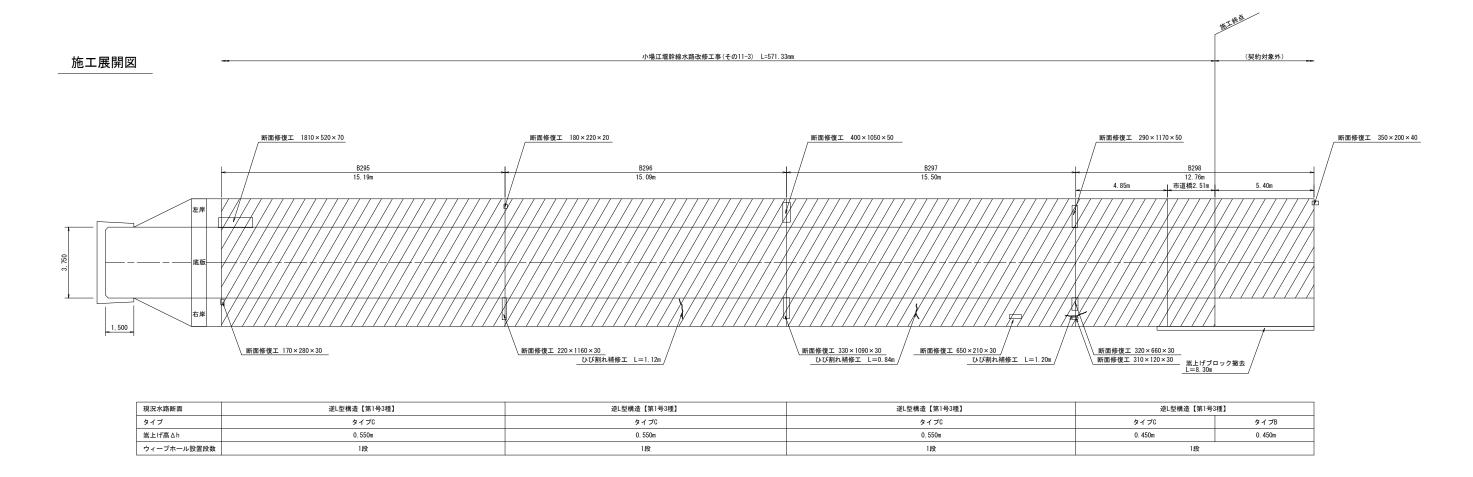


	変状展開図凡例									
表示	・ 示    変状の種類    表 示    変状の種類    表 示    変状の種類									
W	■ ひび割れ幅2.0mm以上		打総目	0	鉄筋露出		摩耗(粗骨材露出)			
W	_ ひび割れ幅1.0~2.0m未満	0	溶脱物 (石灰分)	0	その他	0	補修跡			
W	ひび割れ幅0.20~1.0mm未満	0	浮き	0	豆板	æ	漏水跡・滲み出し・滴水			
w	_ ひび割れ幅0.20mm未満	0	剥離・剥落	0	欠損	Æ	流水・噴水			
							漏水量の単位は L/min			

	施工展開図凡例										
表示	表 示 補修の種類 表 示 補修の種類										
	目地補修工	_	_	防錆処理工							
	ひび割れ補修工		$\Box$	增厚範囲							
	断面修復工										
	断面修復工										


工事名	令和7年度 那珂川沿岸農業水利事業 (二期) 小場江堰幹線水路改修工事(その11-3)								
図面名	施工	施工展開図(10/10)							
作成年月日									
縮尺	S=1:100	図面番号	8 —	10/10					
会社名									
事業所名	関東農政局 那珂川沿岸農業水利事業所								

(B263~B266)

変状展開図

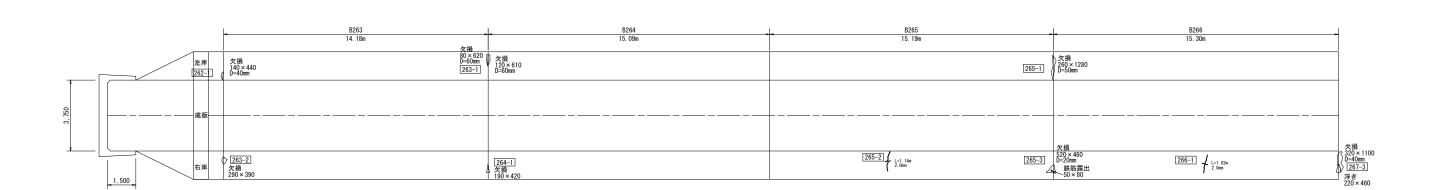

施工展開図

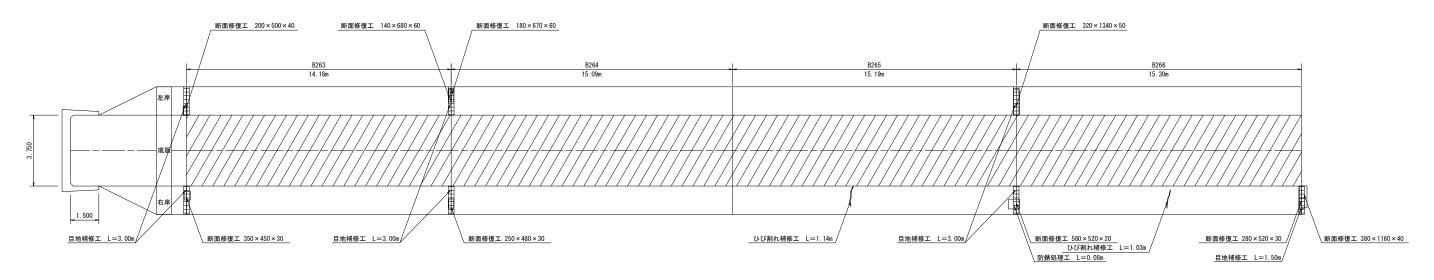

現況水路断面	逆L型構造【第1号3種】	逆L型構造【第1号3種】	逆L型構造【第1号3種】	逆L型構造【第1号3種】
タイプ	タイプA	タイプA	タイプA	タイプA
嵩上げ高∆h	0. 450m	0. 450m	0. 450m	0. 450m
ウィープホール設置段数	2段	2段	2段	2段

			変状展開	嗣図,	凡例	
6.88	*	=	亦仕の鍾翔	*	=	亦仕


表示	変状の種類	表示	変状の種類	表示	変状の種類	表示	変状の種類
W	ひび割れ幅2.0mm以上		打継目	0	鉄筋露出		摩耗(粗骨材露出)
W	ひび割れ幅1.0~2.0m未満	0	溶脱物 (石灰分)	0	その他	0	補修跡
	ひび割れ幅0.20~1.0mm未満	0	浮き	0	豆板	35	漏水跡・滲み出し・滴水
W	ひび割れ幅0.20mm未満		剥離・剥落	)	欠損	ж	<b>治水・</b>


施工展開図凡例											
表示	表 示 補修の種類 表 示 補修の種類										
	目地補修工		防錆処理工								
ひび割れ補修工			增厚範囲								
	断面修復工										

工事名	令和7年度 那珂 小場江堰幹級	令和7年度 那珂川沿岸農業水利事業 (二期) 小場江堰幹線水路改修工事(その11-3)							
図面名	施工	施工展開図 (2/10)							
作成年月日									
縮尺	S=1:100	図面番号	8 —	2/10					
会社名	·								
事業所名	関東農政局	那珂川沿岸農	業水利事業	制					

(B267~B270)

変状展開図

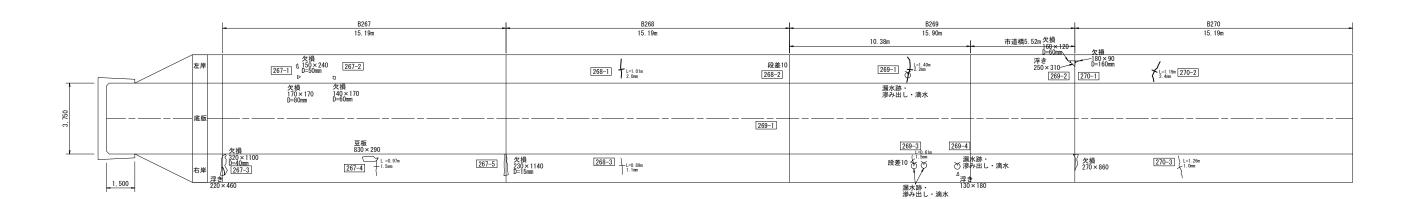

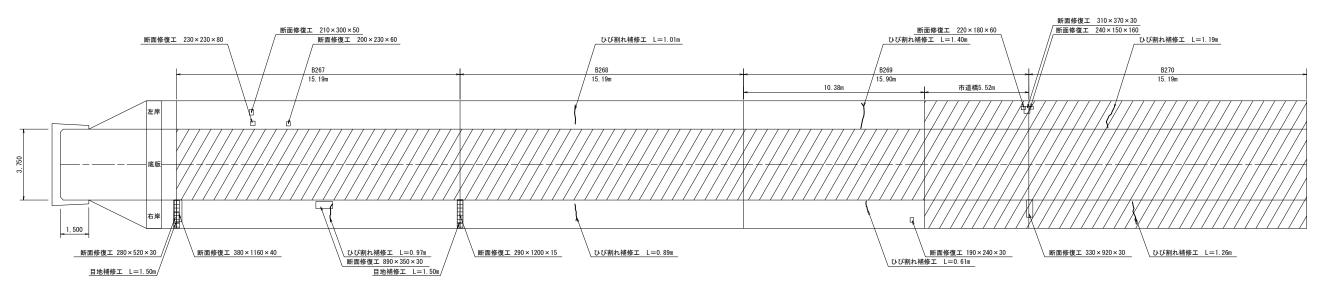

現況水路断面	逆L型構造【第1号3種】	逆L型構造【第1号3種】	逆L型構造【第1号3種】		逆L型構造【第1号3種】
タイプ	タイプA	タイプA	タイプA	タイプC	タイプC
嵩上げ高Δh	0. 500т	0. 500т	0. 500m	0. 500m	0. 500m
ウィープホール設置段数	2段	2段	2段	1段	1段

变状展開図凡例									
表示	変状の種類	表示	変状の種類	表示	変状の種類	表示	変状の種類		
W	ひび割れ幅2.0mm以上		打継目	0	鉄筋露出		摩耗(粗骨材露出)		
W	ひび割れ幅1.0~2.0m未満	0	溶脱物 (石灰分)	0	その他	0	補修跡		
	ひび割れ幅0.20~1.0mm未満	0	浮き	0	豆板	æ	漏水跡・滲み出し・滴水		
	ひび割れ幅0.20mm未満	0	剥離・剥落	0	欠損	36	流水・噴水		


	施工展開図凡例						
表示	補修の種類	表示	補修の種類				
	目地補修工		防錆処理工				
	ひび割れ補修工		增厚範囲				
	断面修復工						


工事名	令和7年度 那珂川沿岸農業水利事業 (二期) 小場江堰幹線水路改修工事(その11-3)				
図面名	施工展開図 (3/10)				
作成年月日					
縮尺	S=1:100	図面番号	8 —	3/10	
会社名					
事業所名	関東農政局	那珂川沿岸農	業水利事業	ണ	

### 施工展開図 (4/10)

(B271~B274)

変状展開図

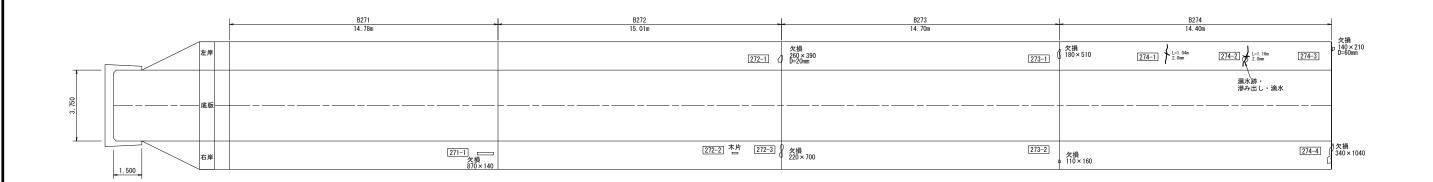

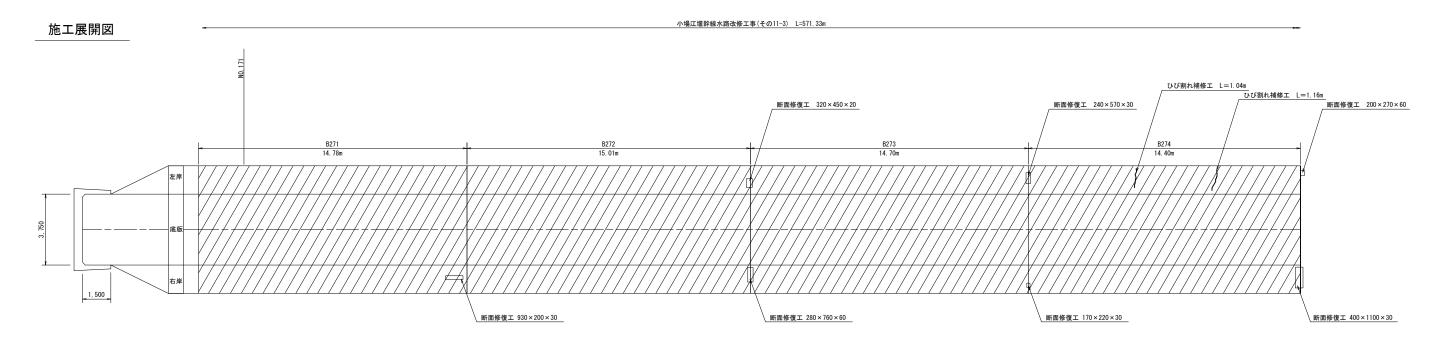

現況水路断面	逆L型構造【第1号3種】	逆L型構造【第1号3種】	逆L型構造【第1号3種】	逆L型構造【第1号3種】
タイプ	タイプC	タイプC	タイプC	タイプC
嵩上げ高Δh	0. 500m	0. 500m	0. 500m	0. 500m
ウィープホール設置段数	1段	1段	1段	1段

#### 変状展開図凡例

表示	変状の種類	表示	変状の種類	表示	変状の種類	表示	変状の種類
W	ひび割れ幅2.0mm以上	_	打継目	0	鉄筋露出		摩耗(粗骨材露出)
W	ひび割れ幅1.0~2.0m未満	0	溶脱物 (石灰分)	0	その他	0	補修跡
W	ひび割れ幅0.20~1.0mm未満	0	浮き	0	豆板	æ	漏水跡・滲み出し・滴水
W	ひび割れ幅0. 20mm未満	0	剥離・剥落	0	欠損	36	流水・噴水
							漏水量の単位は L/min

### 施工展開図凡例


表示	補修の種類	表示	補修の種類
	目地補修工		防錆処理工
	ひび割れ補修工		增厚範囲
	断面修復工		

工事名	令和7年度 那珂川沿岸農業水利事業 (二期) 小場江堰幹線水路改修工事(その11-3)				
図面名	施工展開図 (4/10)				
作成年月日					
縮尺	S=1:100	図面番号	8 —	4/10	
会社名					
事業所名	関東農政局	那珂川沿岸農	業水利事	業所	


### 施工展開図 (5/10)

(B275~B278)

変状展開図

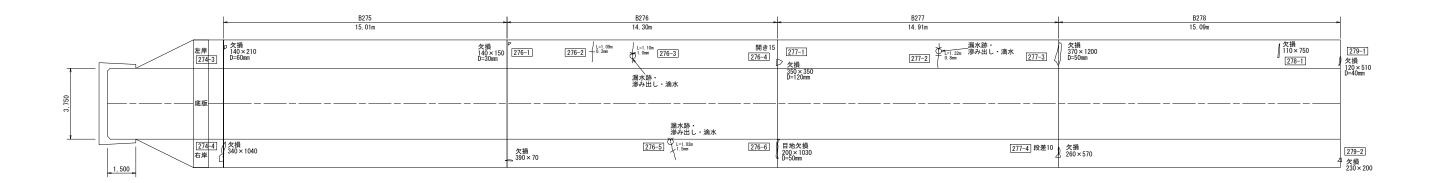

小場江堰幹線水路改修工事(その11-3) L=571.33m 施工展開図

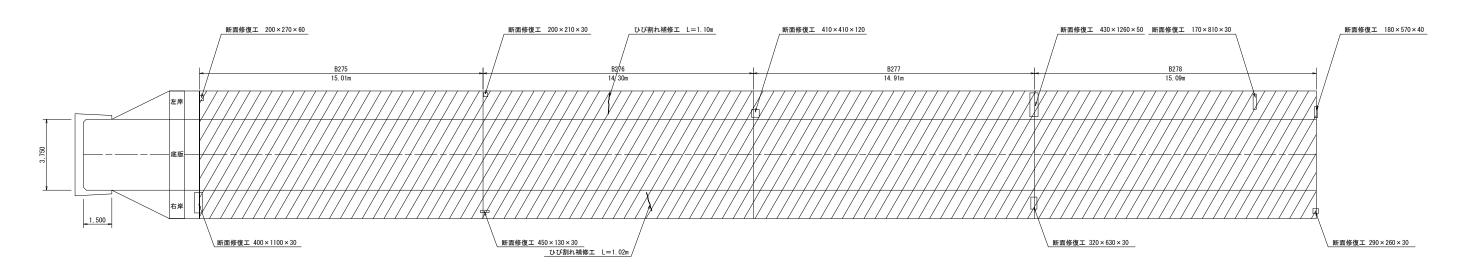

現況水路断面	逆L型構造【第1号3種】	逆L型構造【第1号3種】	逆L型構造【第1号3種】	逆L型構造【第1号3種】
タイプ	タイプC	タイプC	タイプC	タイプC
嵩上げ高△h	0. 450m	0. 450m	0. 550m	0. 550m
ウィープホール設置段数	1段	1段	1段	1段

#### 変状展開図凡例


表示	変状の種類	表示	変状の種類	表示	変状の種類	表示	変状の種類
W	ひび割れ幅2.0mm以上		打継目	0	鉄筋露出		摩耗(粗骨材露出)
w	ひび割れ幅1.0~2.0m未満	0	溶脱物 (石灰分)	0	その他	0	補修跡
W	ひび割れ幅0.20~1.0mm未満	0	浮き	0	豆板	Æ	漏水跡・滲み出し・滴水
w	ひび割れ幅0.20mm未満	0	剥離・剥落	0	欠損	Æ	流水・噴水
							漏水量の単位は L/min


施工展開図凡例							
表示	補修の種類	表	示	補修の種類			
	目地補修工			防錆処理工			
	ひび割れ補修工			增厚範囲			
	断而修復工						

工事名	令和7年度 那珂川沿岸農業水利事業 (二期) 小場江堰幹線水路改修工事(その11-3)				
図面名	施工展開図 (5/10)				
作成年月日					
縮尺	S=1:100	図面番号	8 - 5/10		
会社名					
事業所名	関東農政局	那珂川沿岸農	業水利事業所		

(B279~B282)

変状展開図

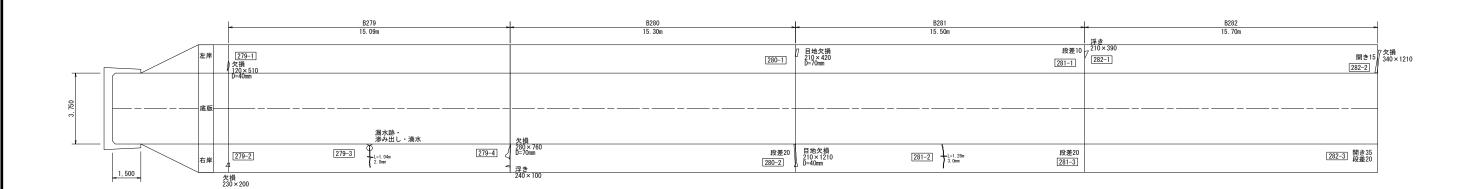

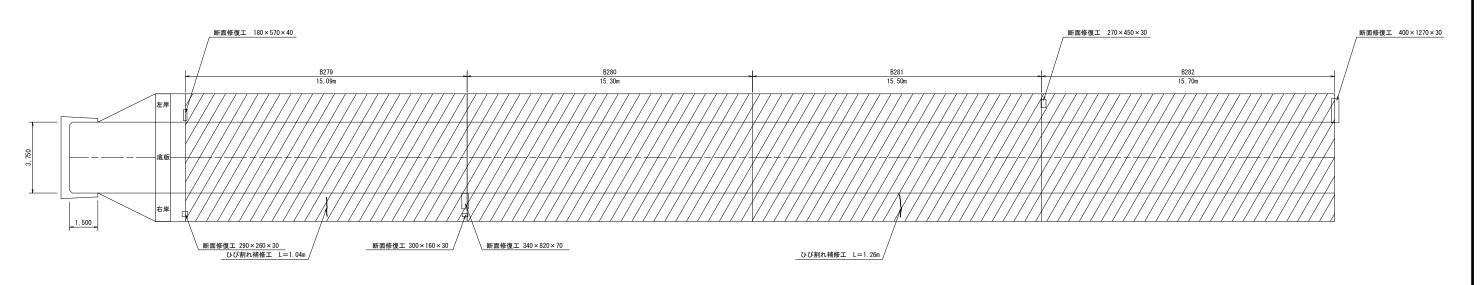

現況水路断面	逆L型構造【第1号3種】	逆L型構造【第1号3種】	逆L型構造【第1号3種】	逆L型構造【第1号3種】
タイプ	タイプC	タイプC	タイプC	タイプC
嵩上げ高∆h	0. 550m	0. 550m	0. 550m	0. 550m
ウィープホール設置段数	1段	1段	1段	1段

		3	変状展開	図凡例	
+	Ξ	2000年の1698		+ =	

表示	変状の種類	表示	変状の種類	表示	変状の種類	表示	変状の種類
w	ひび割れ幅2.0mm以上		打継目	0	鉄筋露出		摩耗(粗骨材露出)
	ひび割れ幅1.0~2.0m未満	0	溶脱物 (石灰分)	0	その他	0	補修跡
	ひび割れ幅0.20~1.0mm未満	0	浮き	0	豆板	æ	漏水跡・滲み出し・滴水
W	71-75割れ幅0 20mm未満		剥離,剥液	)	欠捐	<b></b>	· 亦水 · 噴水


#### =

	施工展開図凡例								
表示	補修の種類	表示	補修の種類						
	目地補修工		防錆処理工						
	ひび割れ補修工		增厚範囲						
	断面修復工								


工事名	令和7年度 那珂川沿岸農業水利事業 (二期) 小場江堰幹線水路改修工事(その11-3)							
図面名	施コ	施工展開図 (6/10)						
作成年月日								
縮尺	S=1:100	図面番号	8 - 6/10					
会社名								
事業所名	関東農政局 那珂川沿岸農業水利事業所							

(B283~B286)

変状展開図

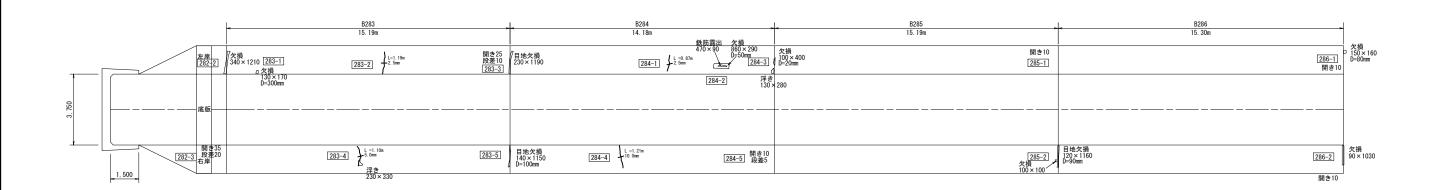

小場江堰幹線水路改修工事(その11-3) L=571.33m 施工展開図

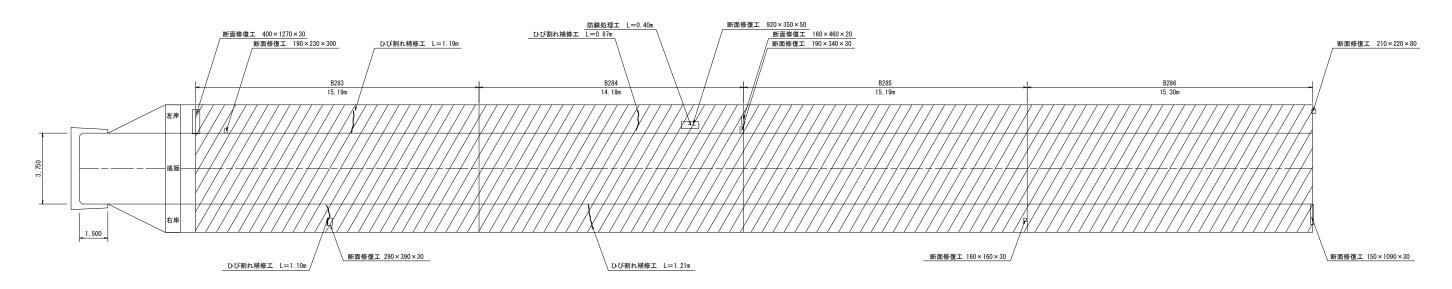

現況水路断面	逆L型構造【第1号3種】	逆L型構造【第1号3種】	逆L型構造【第1号3種】	逆L型構造【第1号3種】
タイプ	タイプC	タイプC	タイプC	タイプC
嵩上げ高Δh	0. 550m	0. 550m	0. 500m	0. 500m
ウィープホール設置段数	1段	1段	1段	1段

		変状展開	開図凡例				
代の種類	表示	変状の種類	表示	変状の種類	表	示	変状の種類
第2.0mm以上		打総目		鉄筋露出		$^{\sim}$	摩耗 (組骨材露出)

表示	変状の種類	表示	変状の種類	表示	変状の種類	表示	変状の種類
w	ひび割れ幅2.0mm以上		打継目	0	鉄筋露出		摩耗(粗骨材露出)
w	ひび割れ幅1.0~2.0mm未満	0	溶脱物 (石灰分)		その他	0	補修跡
W	ひび割れ幅0.20~1.0mm未満	0	浮き	0	豆板	æ	漏水跡・滲み出し・滴水
w	ひび割れ幅0.20mm未満	)	刺離・剥落	)	欠捐	æ	治水・噴水

施工展開図凡例	


表示	補修の種類	表	示	補修の種類	
	目地補修工		_	防錆処理工	
	ひび割れ補修工		$\Box$	增厚範囲	
	断面修復工				


工事名	令和7年度 那珂川沿岸農業水利事業 (二期) 小場江堰幹線水路改修工事(その11-3)						
図面名	施工展開図 (7/10)						
作成年月日							
縮尺	S=1:100	図面番号	8 —	7/10			
会社名							
事業所名	関東農政局	那珂川沿岸農	業水利事業	師			

(B287∼B290)

S=1:100

変状展開図

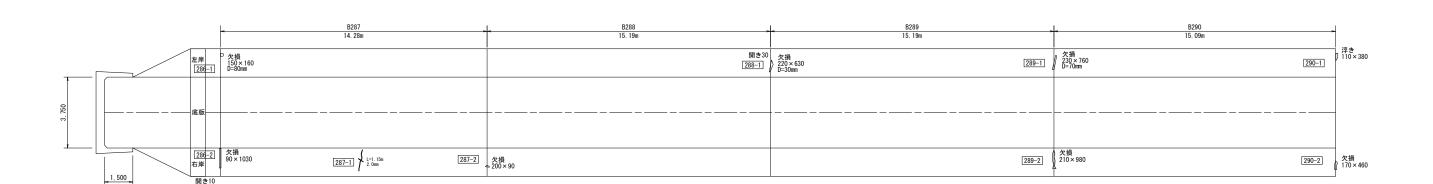

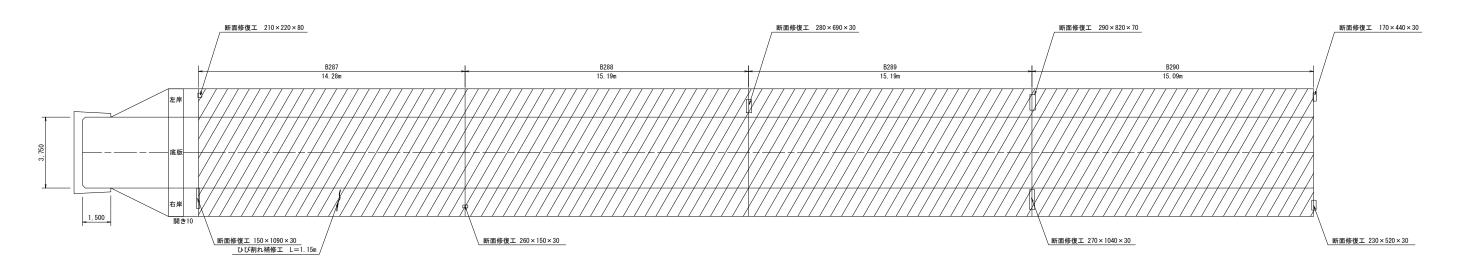

現況水路断面	逆L型構造【第1号3種】	逆L型構造【第1号3種】	逆L型構造【第1号3種】	逆L型構造【第1号3種】
タイプ	タイプC	タイプC	タイプC	タイプC
嵩上げ高△h	0. 550m	0. 550m	0. 550m	0. 550m
ウィープホール設置段数	1段	1段	1段	1段

#### 変状展開図凡例

表示	変状の種類	表示	変状の種類	表示	変状の種類	表示	変状の種類
	ひび割れ幅2.0mm以上		打織目	0	鉄筋露出		摩耗(粗骨材露出)
	ひび割れ幅1.0~2.0mm未満		溶脱物 (石灰分)	0	その他	0	補修跡
	ひび割れ幅0.20~1.0mm未満	0	浮き	0	豆板	35	漏水跡・滲み出し・滴水
W	ひび割れ幅0.20mm未満		刺離・剥落		欠損	ж	流水・噴水


	施工展開図凡例								
ŧ	示	補修の種類	表示	7	補修の種類				
Ш	Ш	目地補修工	_	_	防錆処理工				
-	_	ひび割れ補修工	П		増厚範囲				
		断面修復工							


エ 事 名							
図面名	施コ	施工展開図 (8/10)					
作成年月日							
縮尺	S=1:100	図面番号	8 - 8/10				
会社名							
事業所名	関東農政局	那珂川沿岸農	業水利事業所				

(B291~B294)

S=1:10

変状展開図

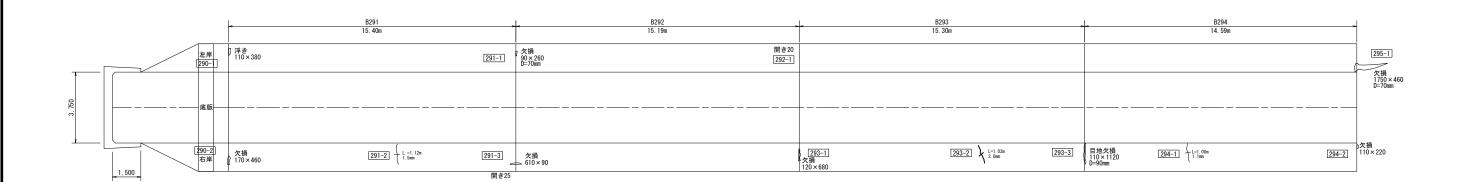

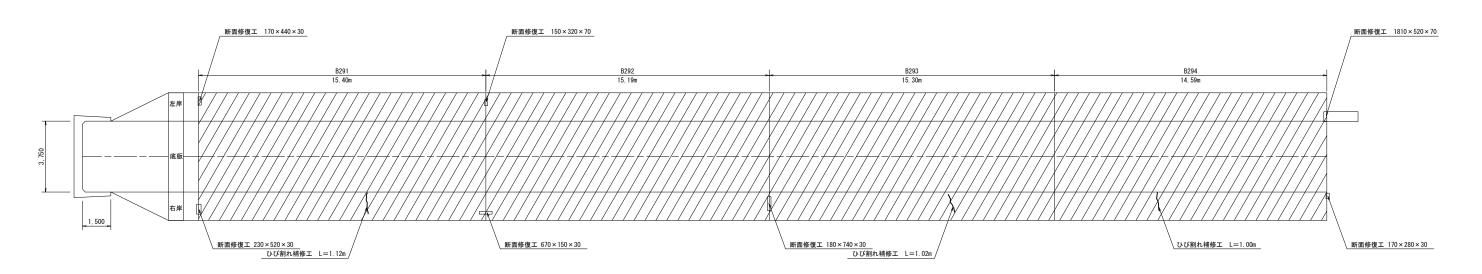


現況水路断面	逆L型構造【第1号3種】	逆L型構造【第1号3種】	逆L型構造【第1号3種】	逆L型構造【第1号3種】
タイプ	タイプC	タイプC	タイプC	タイプC
嵩上げ高Δh	0. 550m	0. 550m	0. 550m	0. 550m
ウィープホール設置段数	1段	1段	1段	1段


|--|


表示	変状の種類	表示	変状の種類	表示	変状の種類	表示	変状の種類	
W	ひび割れ幅2.0mm以上		打継目	0	鉄筋露出		摩耗(粗骨材露出)	
W	ひび割れ幅1.0~2.0m未満	0	溶脱物 (石灰分)	0	その他	0	補修跡	
W	ひび割れ幅0.20~1.0mm未満	0	浮き	0	豆板	æ	漏水跡・滲み出し・滴水	
w_	ひび割れ幅0.20mm未満	0	剥離・剥落	0	欠損	æ	流水・噴水	
	濶水量の単位は L/min							


	施工展開図凡例					
表示	補修の種類	表示	補修の種類			
	目地補修工		防錆処理工			
	ひび割れ補修工		增厚範囲			
	断面修復工					


工事名	令和7年度 那珂川沿岸農業水利事業 (二期) 小場江堰幹線水路改修工事(その11-3)					
図面名	施工展開図 (9/10)					
作成年月日						
縮尺	S=1:100	図面番号	8 —	9/10		
会社名						
事業所名	関東農政局	関東農政局 那珂川沿岸農業水利事業所				

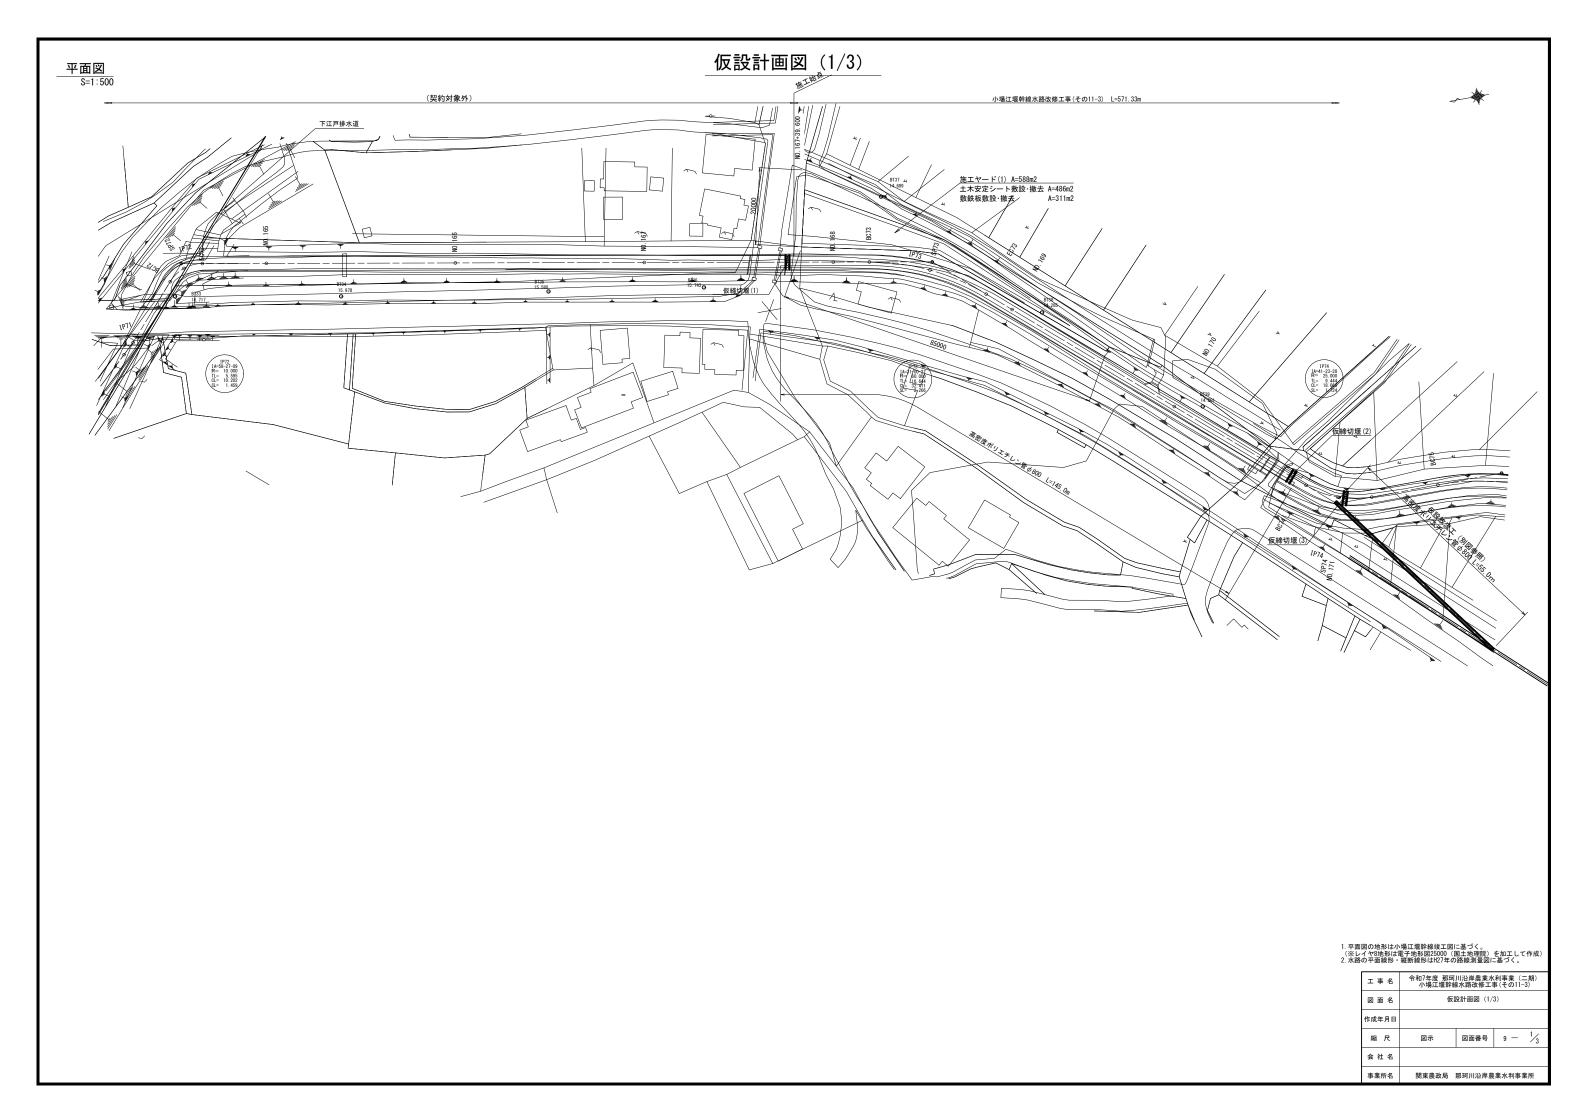

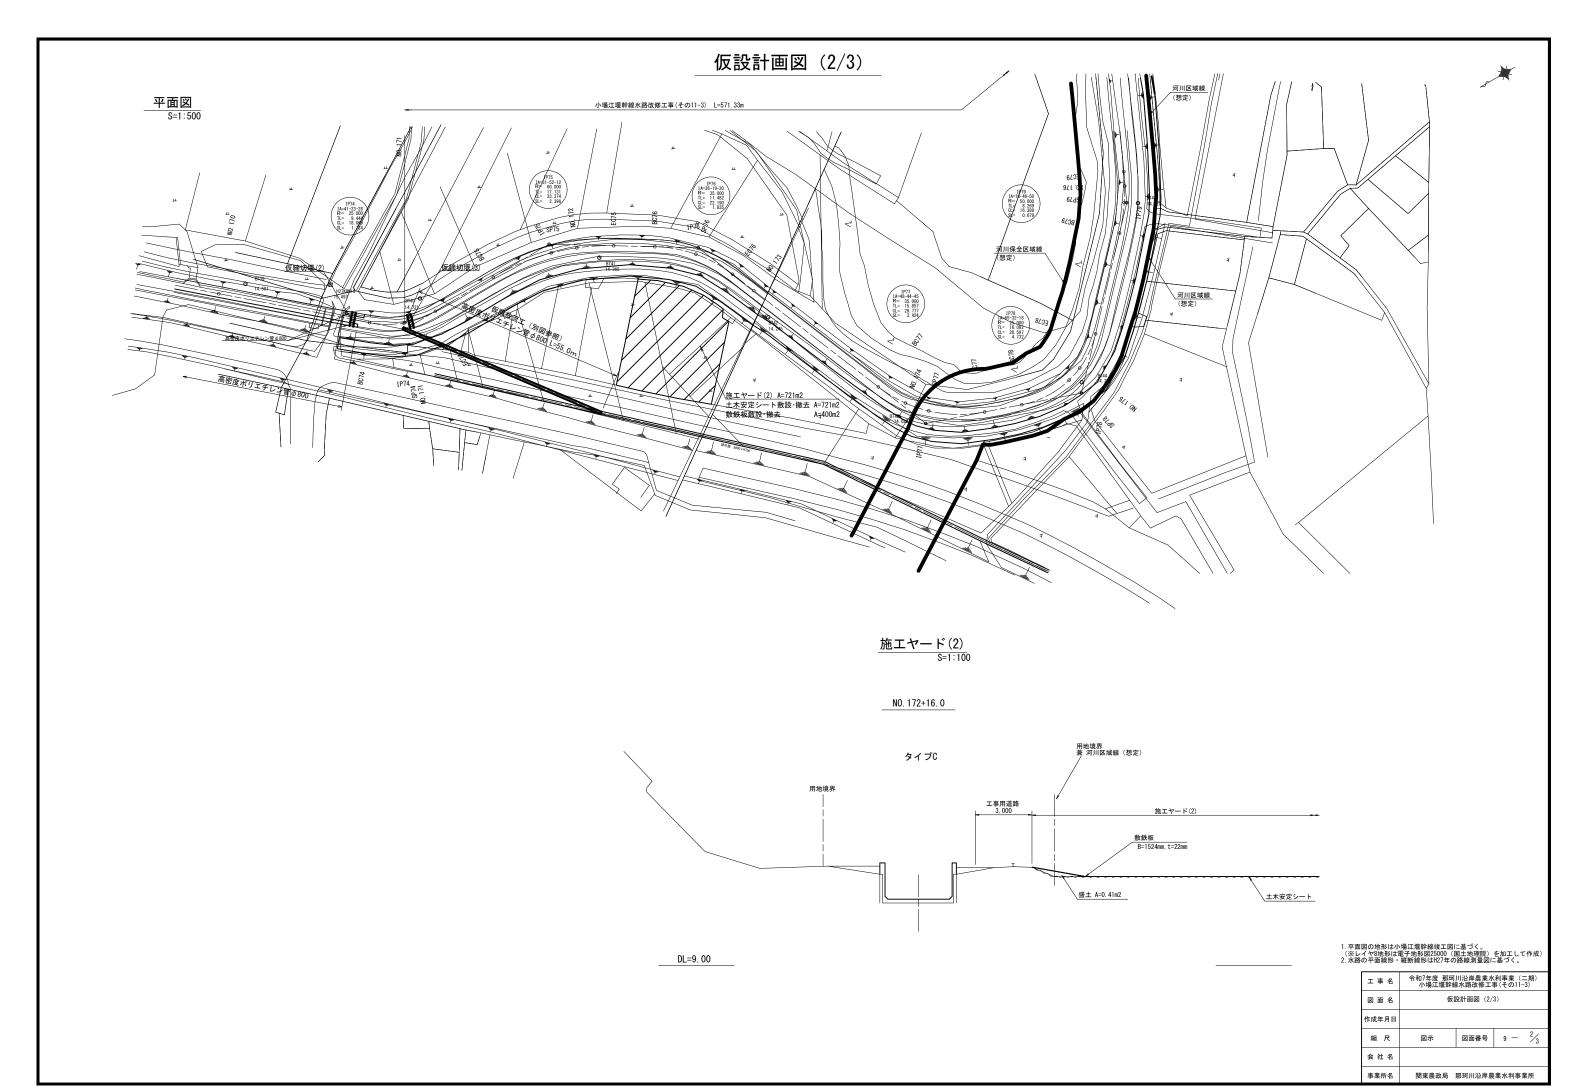

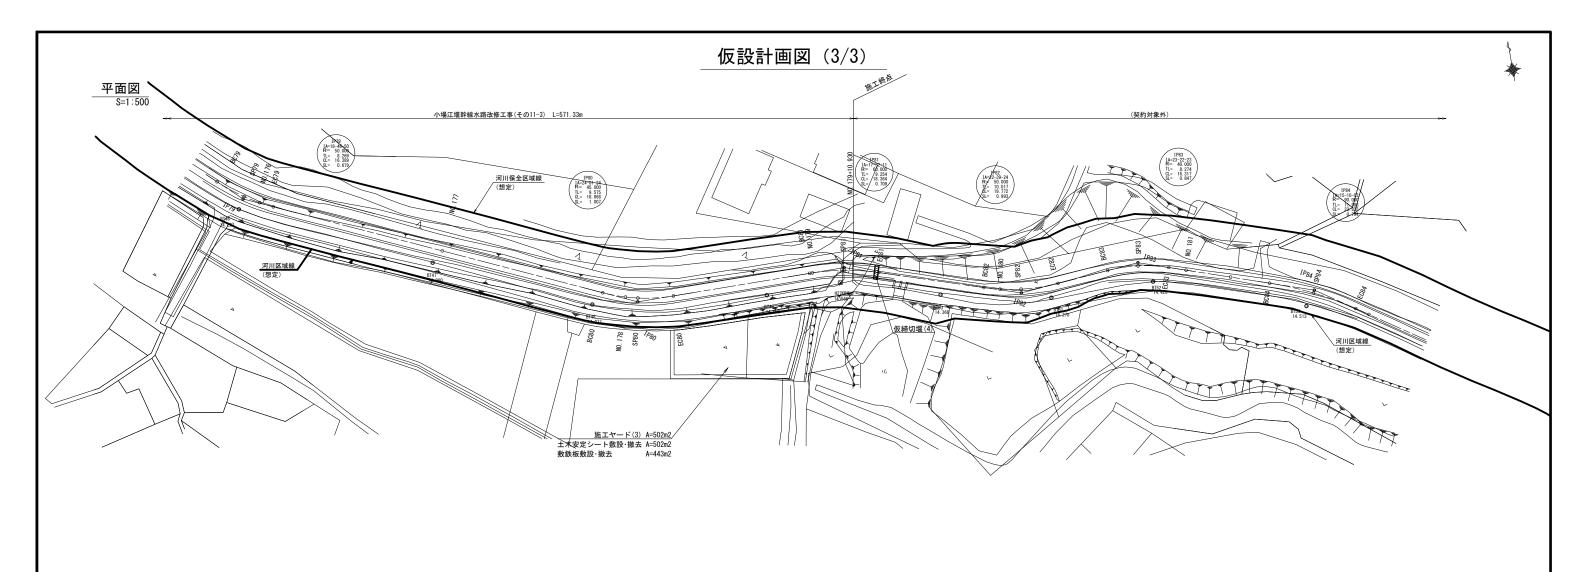

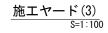

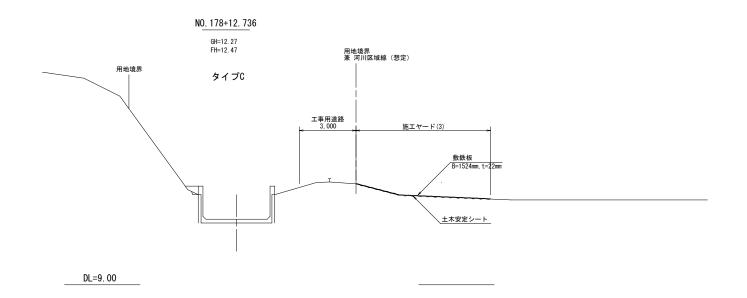


1. 平面図の地形は小場江堰幹線竣工図に基づく。 (※レイヤ8地形は電子地形図25000 (国土地理院)を加工して作成) 2. 水路の平面線形・縦断線形はH27年の路線測量図に基づく。

工事名	令和7年度 那珂川沿岸農業水利事業 (二期) 小場江堰幹線水路改修工事(その11-3)				
図面名	仮設計画図 (3/3)				
作成年月日					
縮尺	図示	図面番号	9 —	3/3	
会社名					
事業所名	関東農政局 那珂川沿岸農業水利事業所				

### 仮排水計画図 (1/2)

#### 仮締切堰構造図

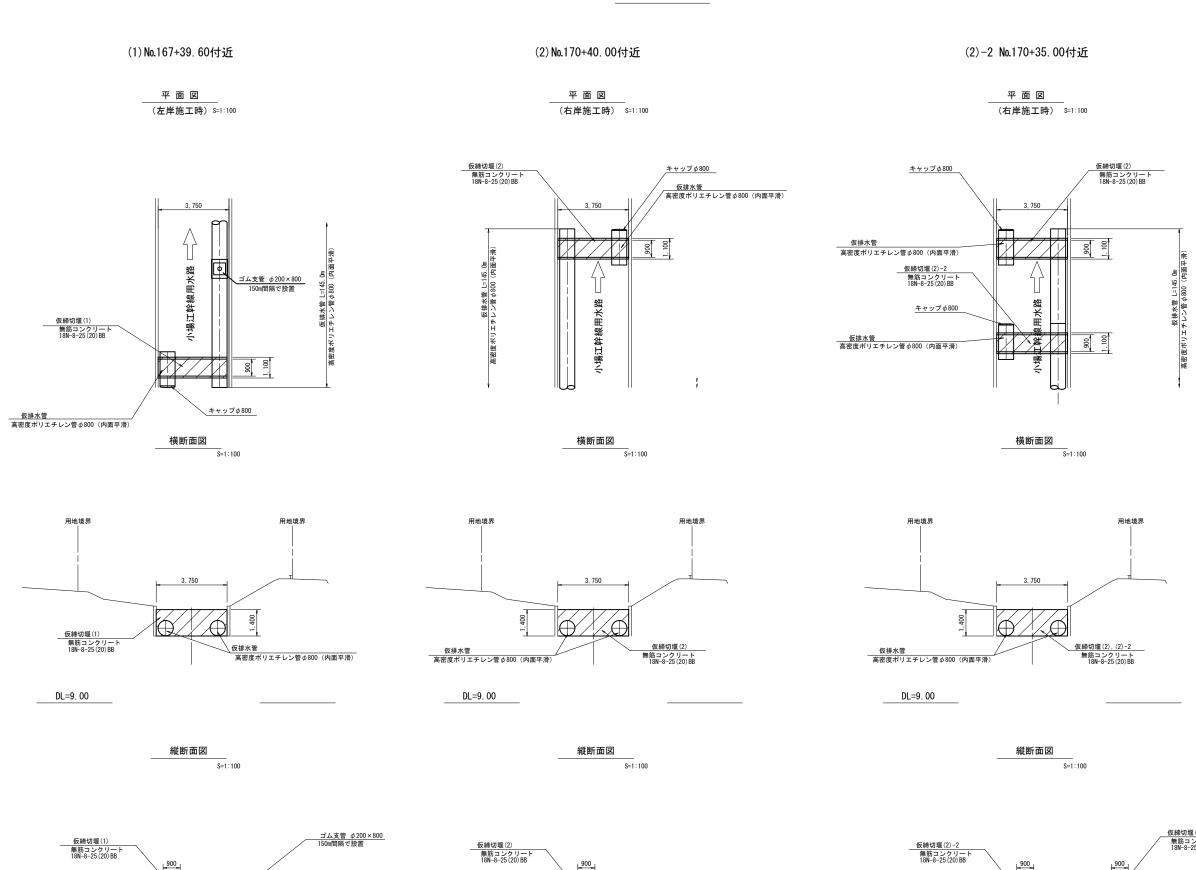

1, 100

仮排水管 高密度ポリエチレン管 Ø 800 (内面平滑)

1, 100

仮排水管 高密度ポリエチレン管 Ø 800 (内面平滑) 令和7年度 那珂川沿岸農業水利事業 (二期) 小場江堰幹線水路改修工事(その11-3)

仮排水計画図 (1/2)

関東農政局 那珂川沿岸農業水利事業所

図面番号 10 - 1/2

工事名

作成年月日

縮尺

会社名

事業所名


※仮締切堰(2)-2 設置後 仮締切堰(2)は撤去する。

\_\_\_\_\_\_仮排水管 高密度ポリエチレン管 ∮800(内面平滑) 1:100


### 仮排水計画図(2/2)


#### 仮締切堰構造図

仮締切堰(3) 無筋コンクリート 18N-8-25(20)BB

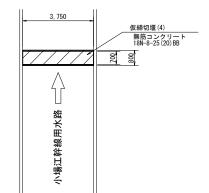



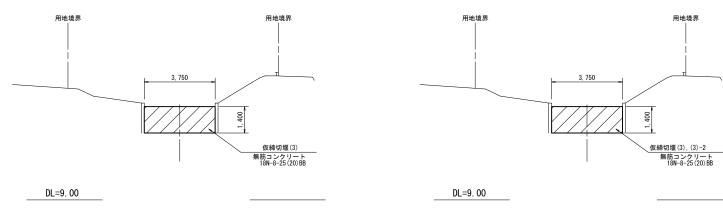


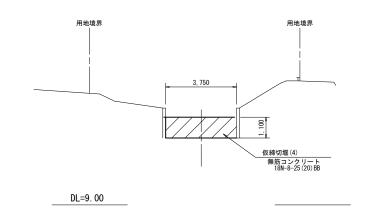


縦断面図	<b>維斯面図</b>	縦断面図
S=1:100		S=1:100




仮締切堰(4)					
無筋コンクリート 18N-8-25 (20) BB	工事名	令和7年度 那珂 小場江堰幹線	川沿岸農業水 泉水路改修工	利事業(二 事(その11-3	期)
<u>s</u>	図面名	仮排	水計画図(2	/2)	
	作成年月日				
800	縮尺	1:100	図面番号	10 —	2/2
	会社名				
	事業所名	関東農政局	那珂川沿岸農	業水利事業	所

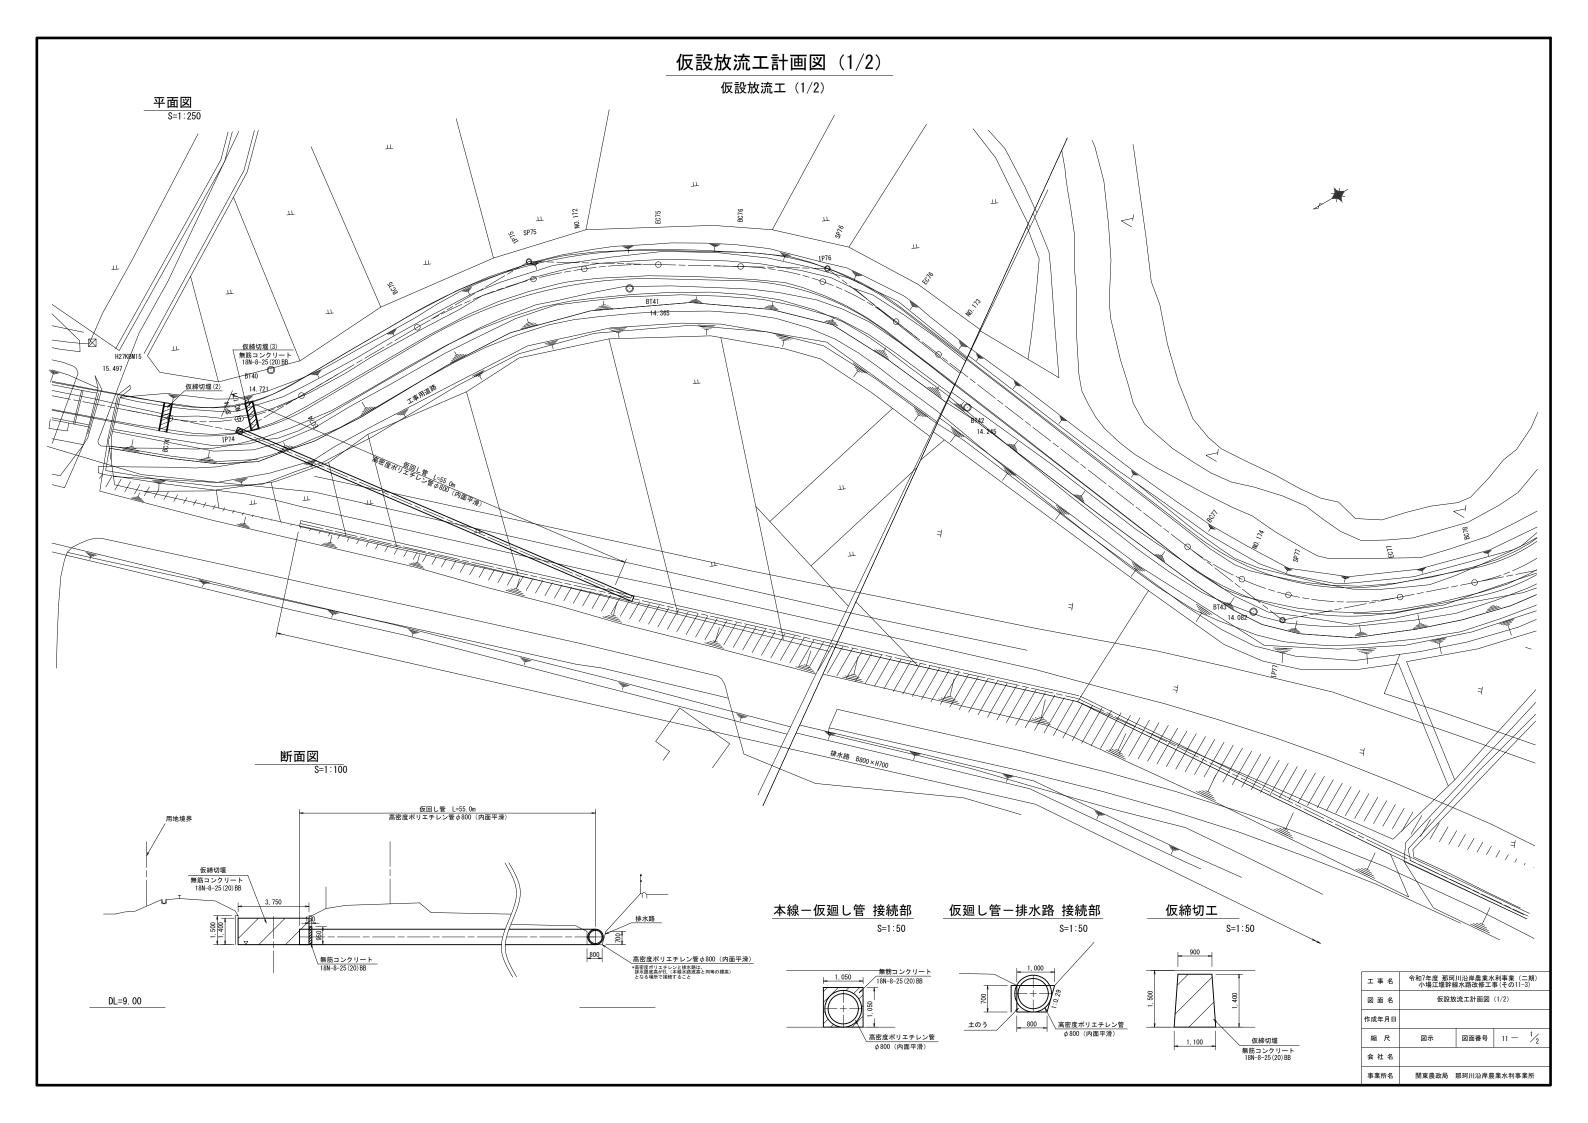

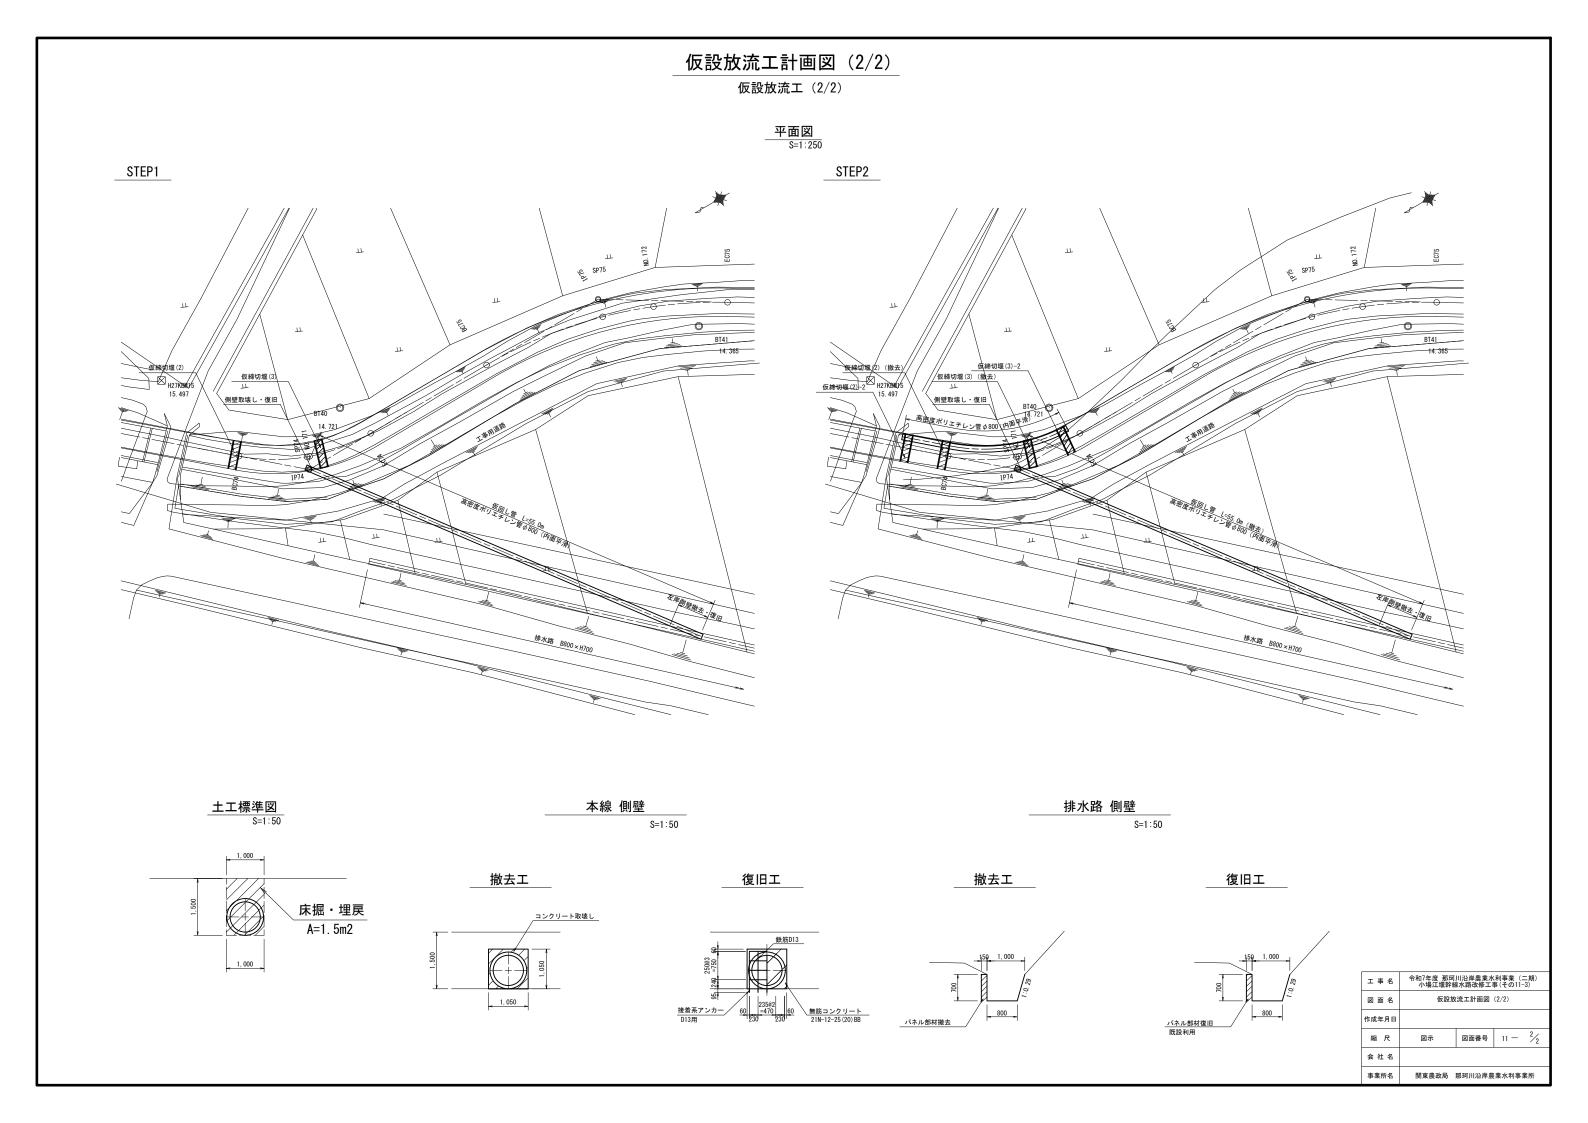

### 施エヤード(1)

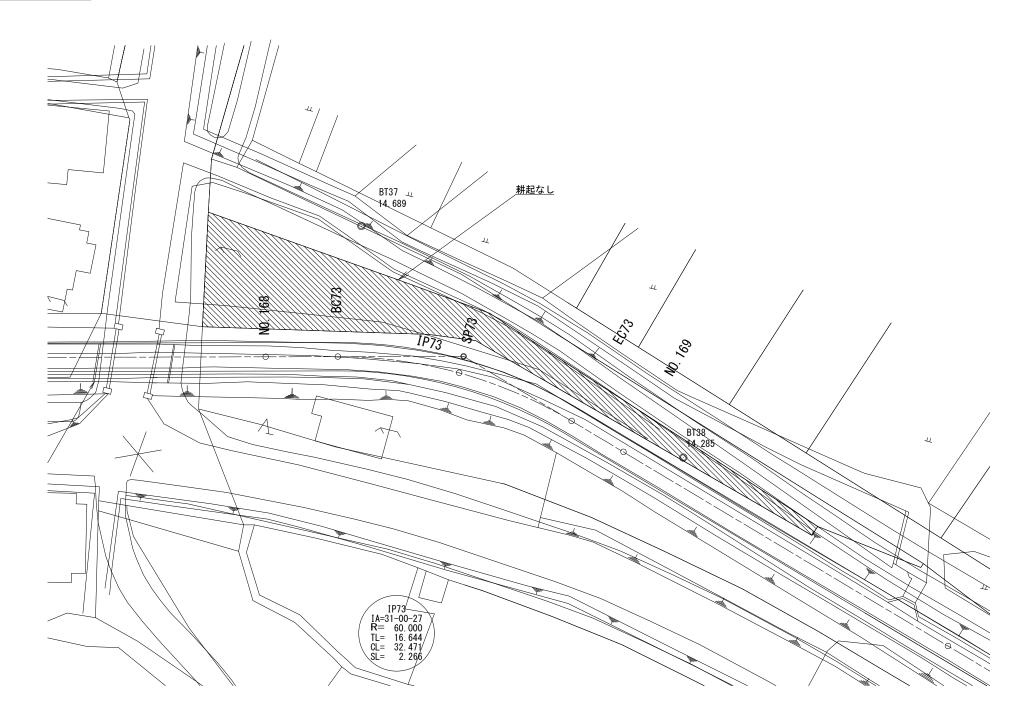

工事名	令和7年度 那珂川沿岸農業水利事業 (二期) 小場江堰幹線水路改修工事(その11-3) 復旧図(1/2)					
図面名						
作成年月日						
縮尺	1:250	図面番号	12 - 1/2	ź		
会社名						
事業所名	関東農政局 那珂川沿岸農業水利事業所					

