
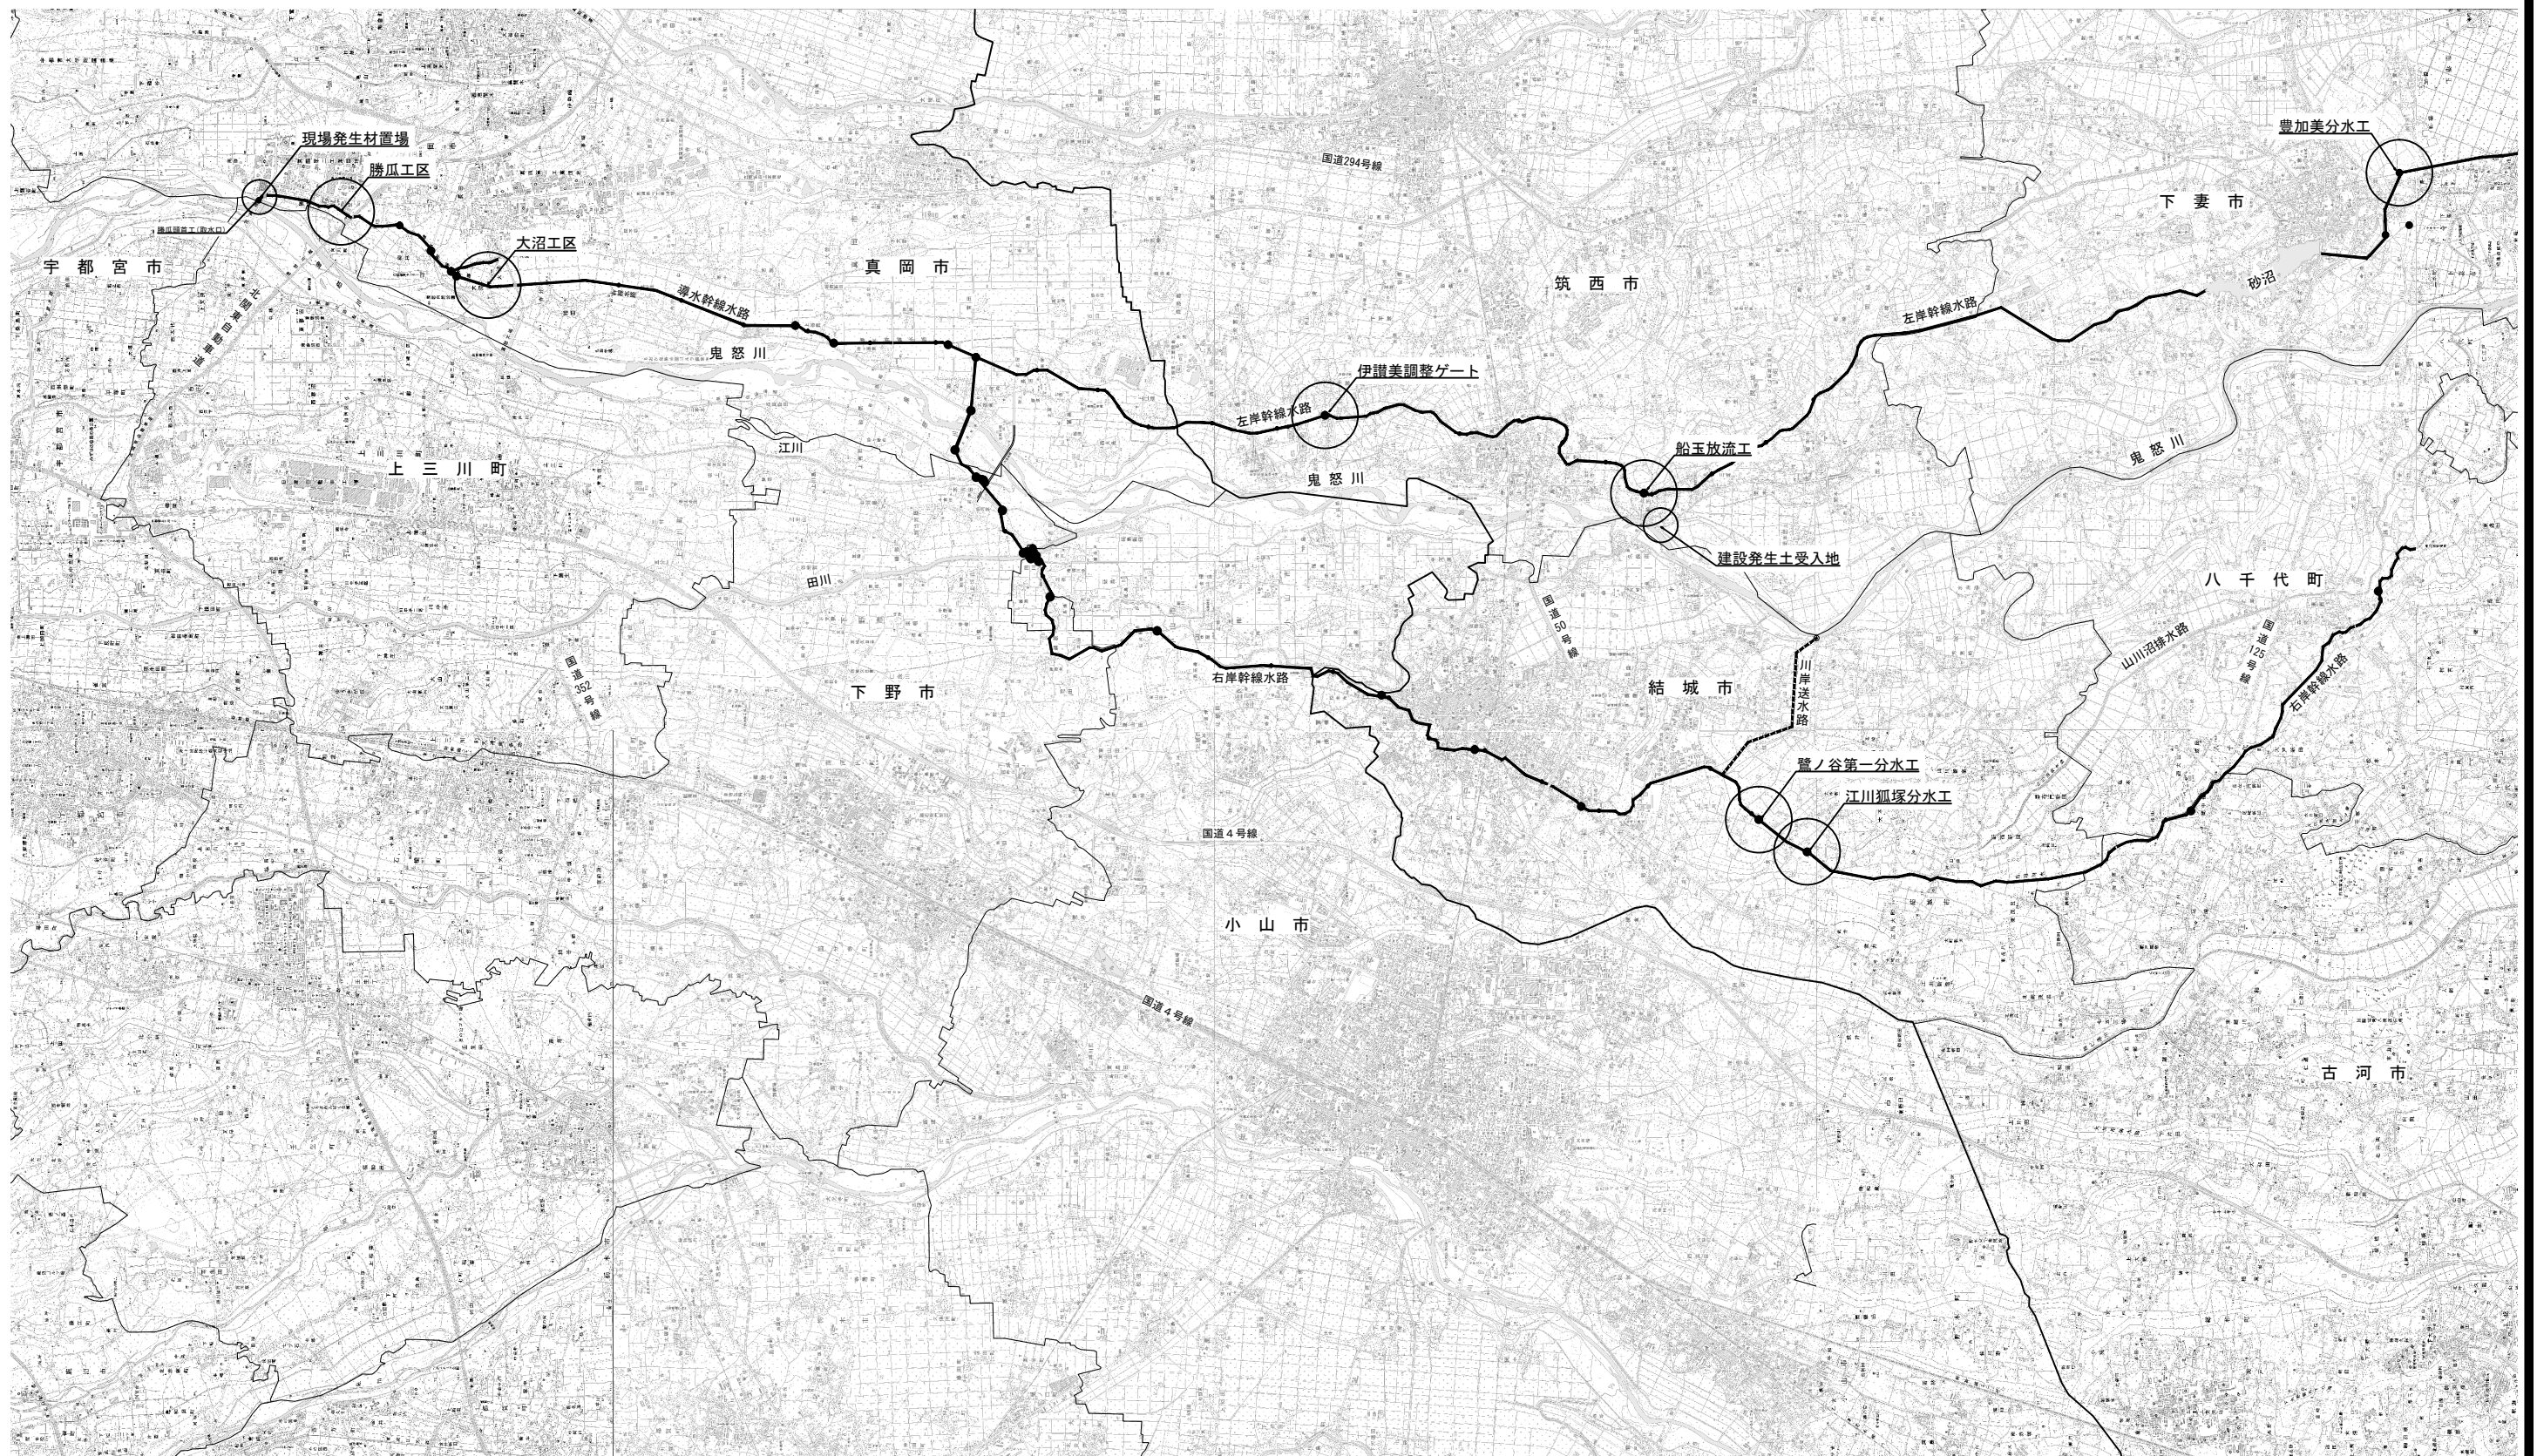


施工位置図


S=1:50,000

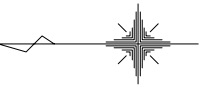

工事名	鬼怒川南部国営施設応急対策事業 幹線水路整備工事(導水幹線水路補修)		
図面名	施工位置図		
年月日			
尺度	図示	図面番号	1
会社名			
事業所名	関東農政局 栃木南部農業水利事業所		


勝瓜工区 補修計画平面図

S=1:500

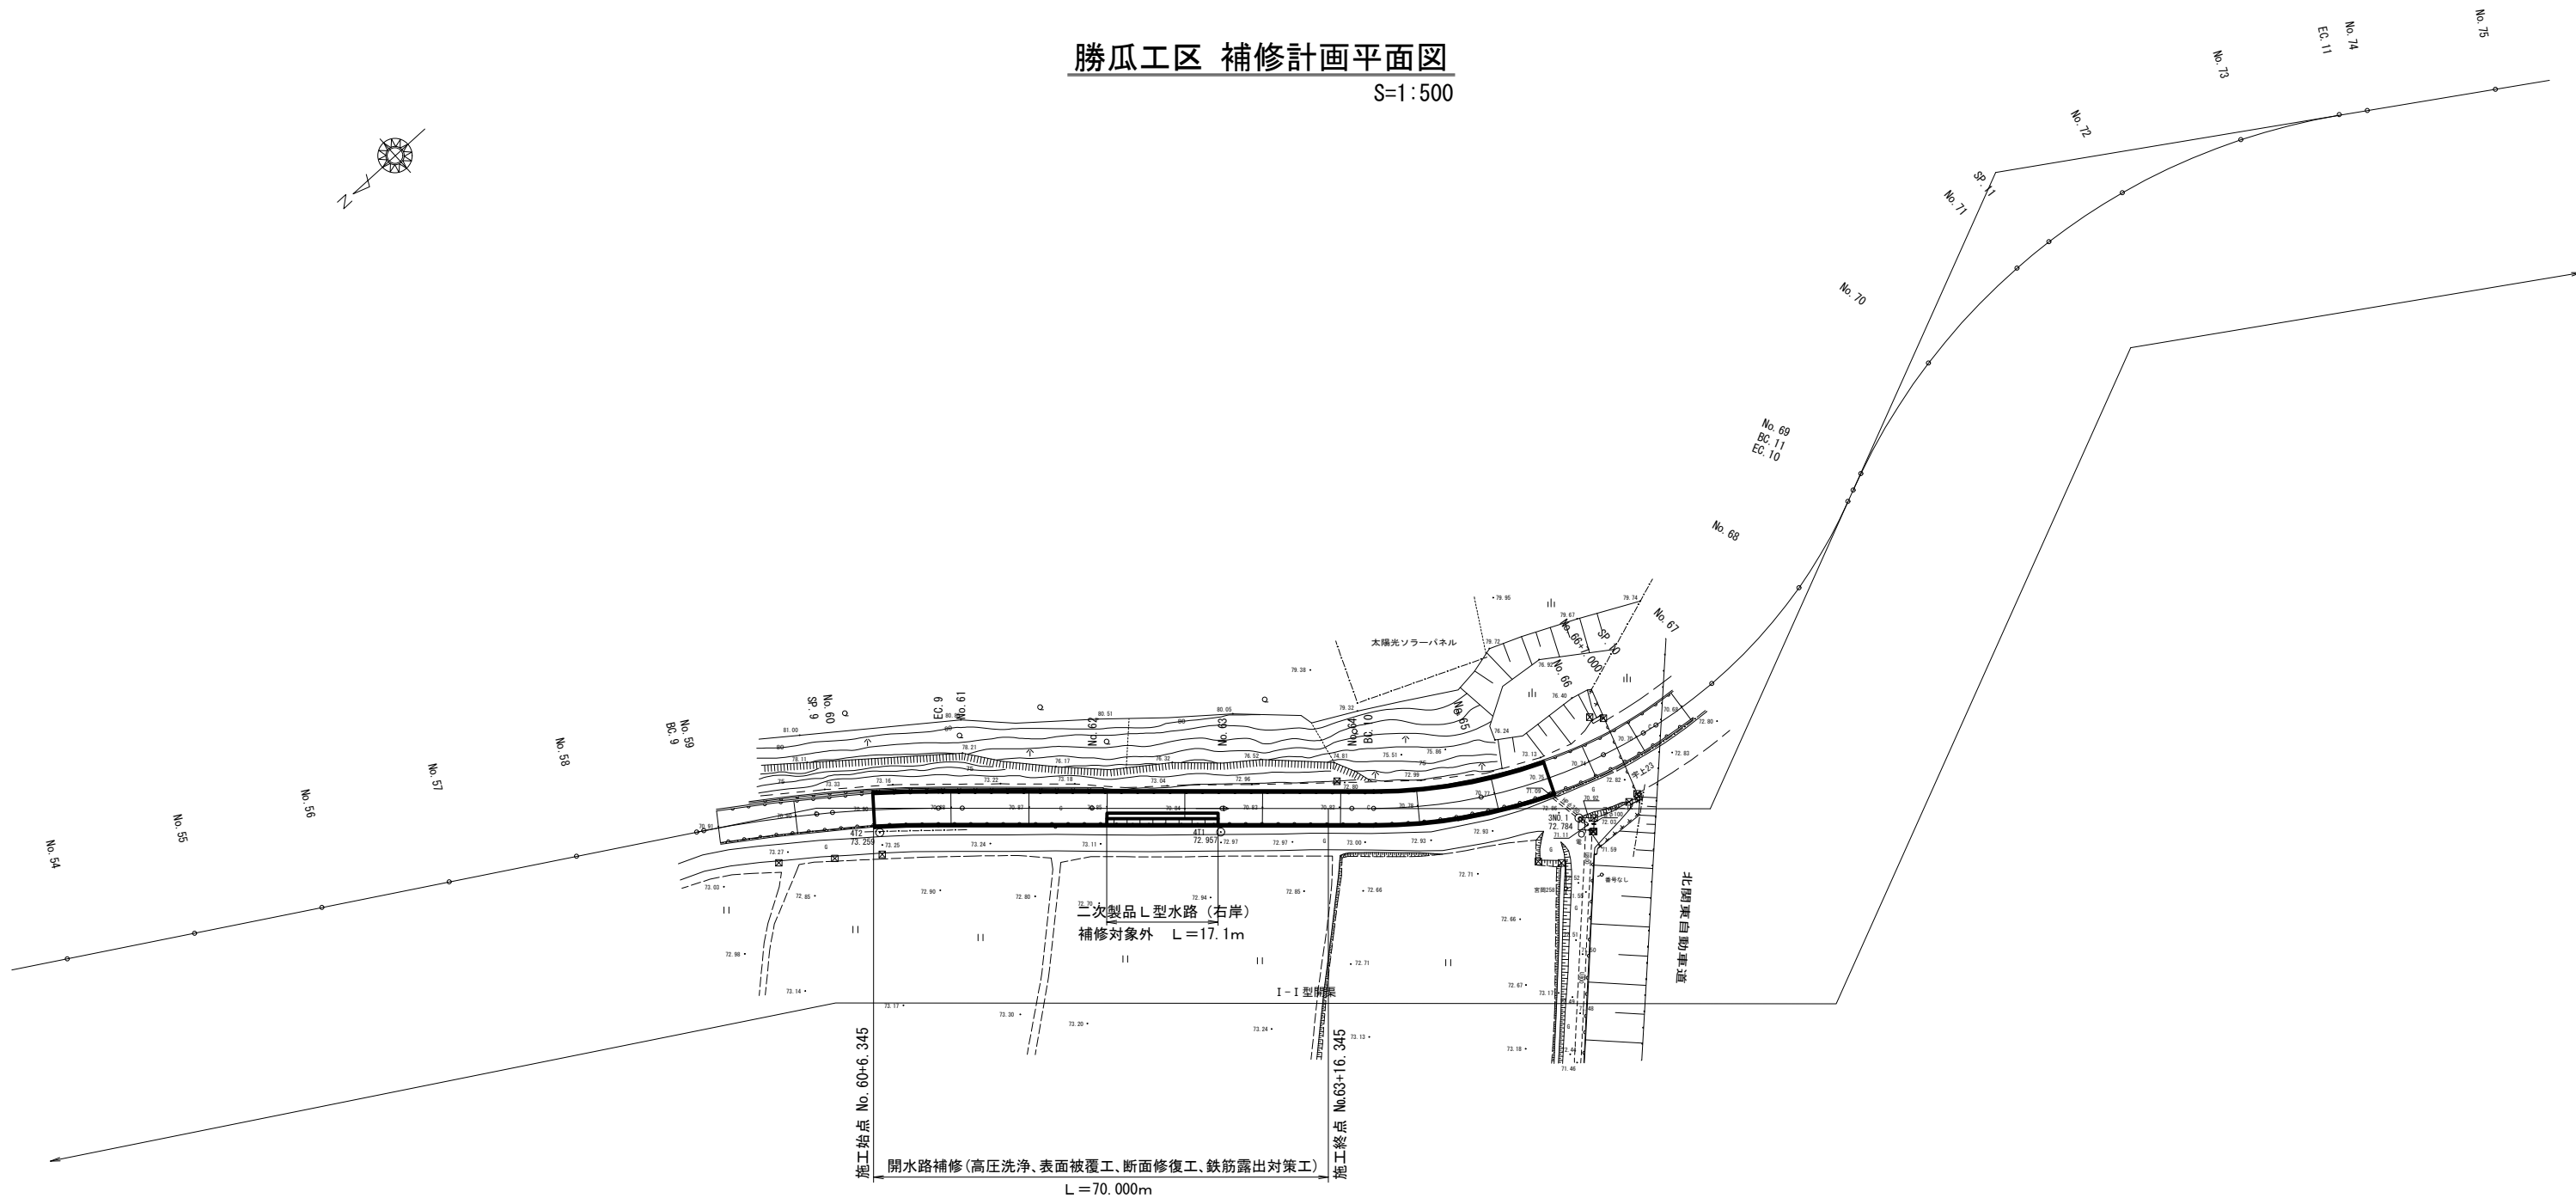


勝瓜工区 I-I型開渠標準断面図

S=1:50

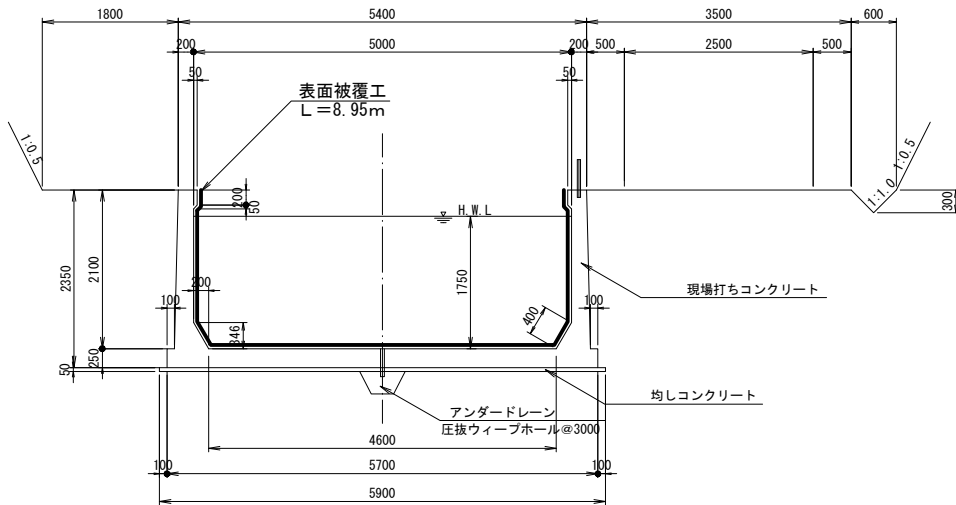

勝瓜工区 二次製品L型水路 (右岸) 標準断面図


S=1:50

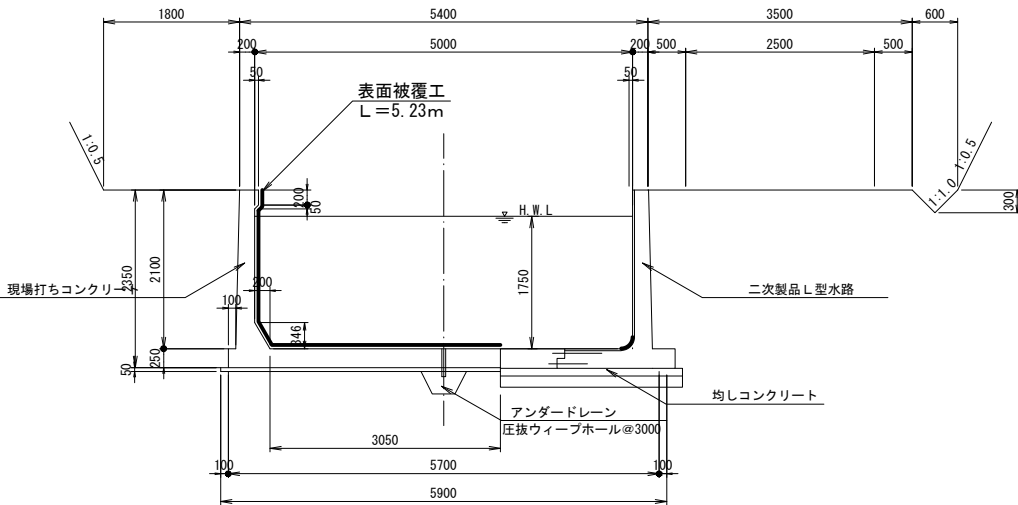

※平面図は平板測量を基に中心線は出来形図面を
トレースして貼り合わせて作成したものである。

工 事 名	鬼怒川南部国営施設応急対策事業 幹線水路整備工事(導水幹線水路補修)		
図 面 名	勝瓜工区 補修計画平面図、標準断面図		
作成年月日	令和 年 月		
縮 尺	図示	図面番号	2-1
会 社 名			
事務所名	関東農政局 栃木南部農業水利事業所		

勝瓜工区 補修計画縦断面図

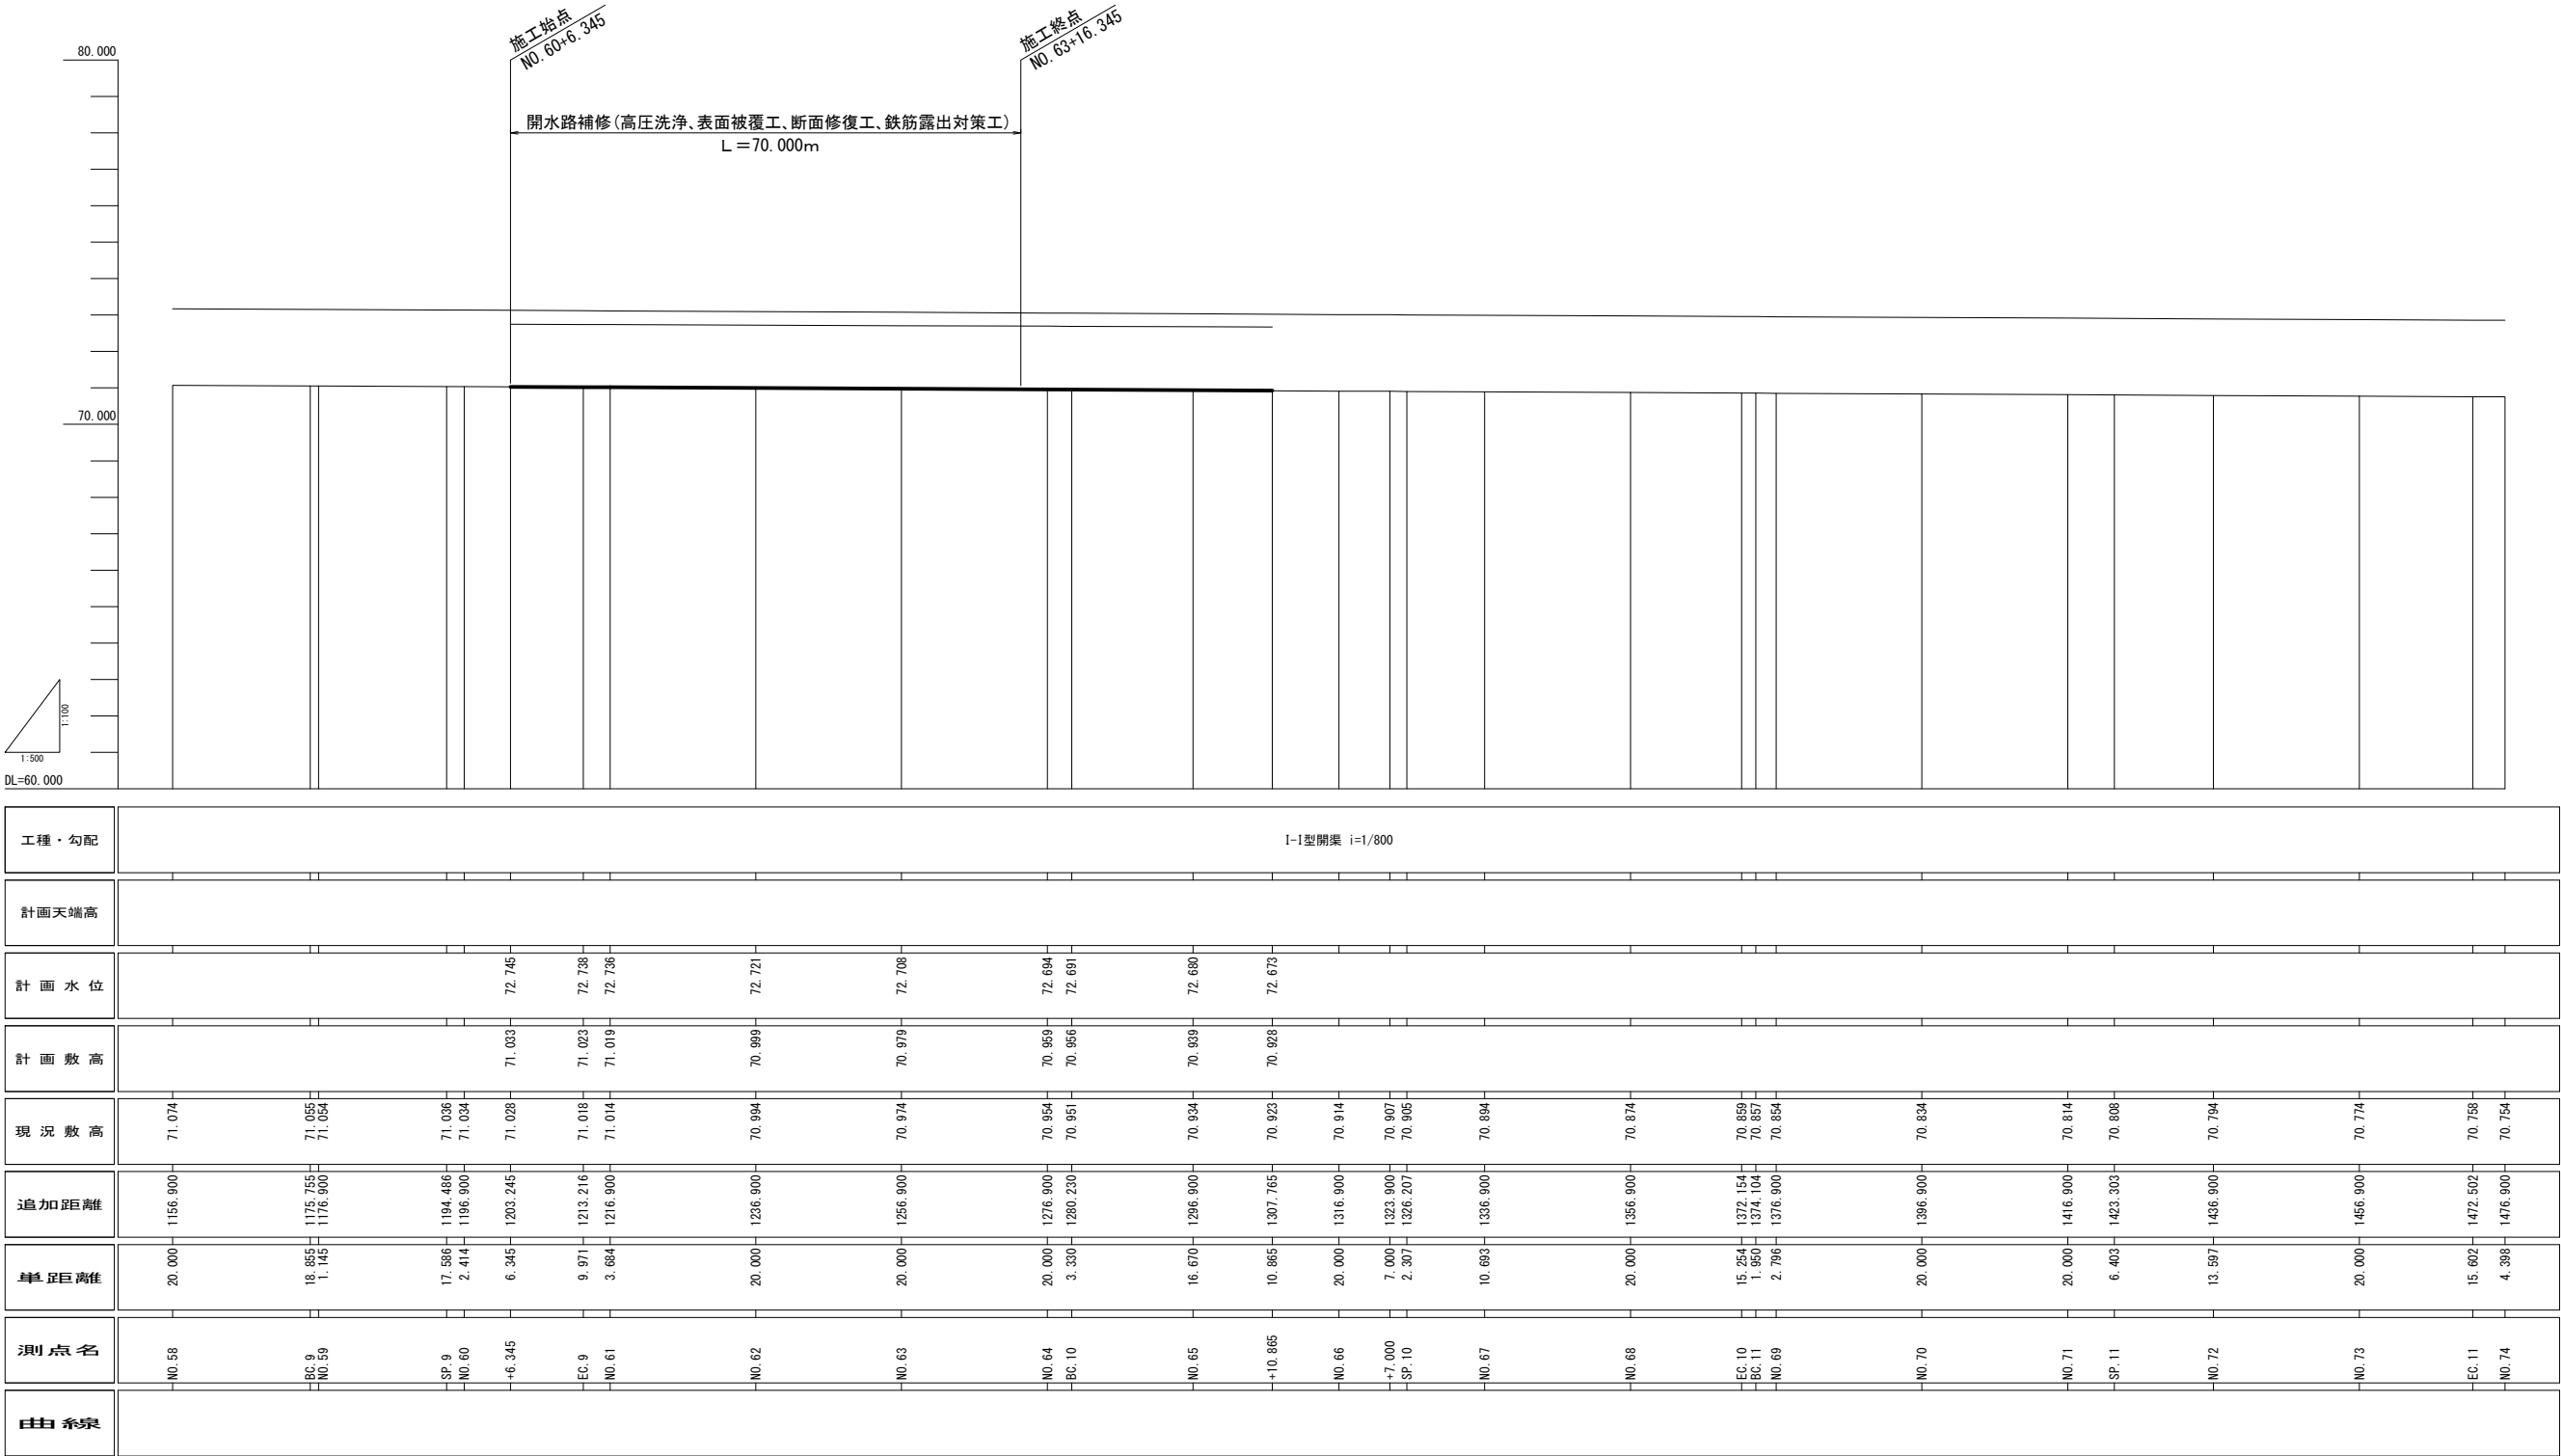


※本縦断面図は前歴工事の図面をもとに作成しているため、平面測量の単点標高と異なる。


工 事 名	鬼怒川南部国営施設応急対策事業 幹線水路整備工事(導水幹線水路補修)		
図 面 名	勝瓜工区 補修計画縦断面図		
作成年月日	令和 年 月		
縮 尺	H=1:500 V=1:100	図面番号	2-2
会 社 名			
事務所名	関東農政局 栃木南部農業水利事業所		

勝瓜・大沼工区 水路補修工標準図
図示

表面被覆工
S=1:50

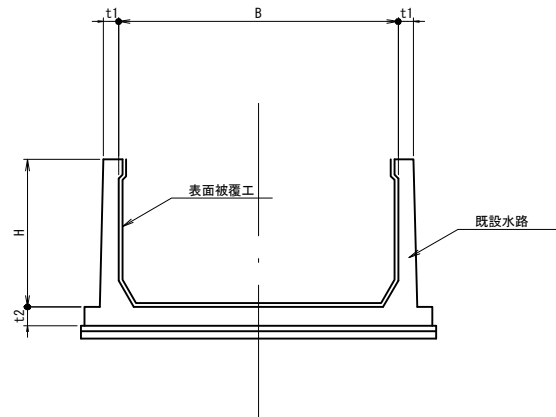


表面被覆断面（詳細図）
S=non

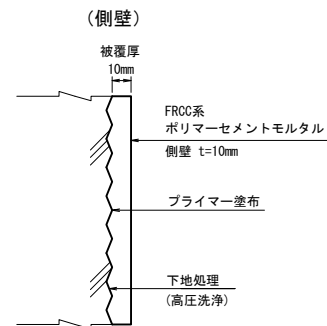

※ 側壁の表面から高圧洗浄により脆弱部を削取り、
ポリマーセメントモルタルを10mm吹き付ける。


（底版及びハンチ）

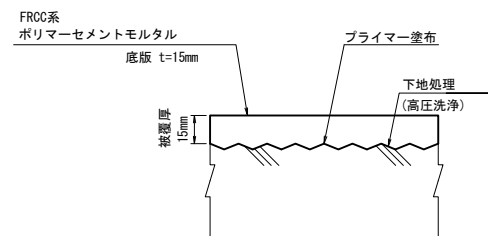


※ 底版及びハンチの表面から高圧洗浄により脆弱部を削取り、
ポリマーセメントモルタルを15mm吹き付ける。

ひび割れ補修

Uカット充填工法
1.0mm≦ひび割れ幅 S=1:1

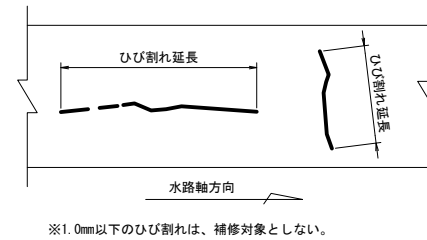

※1.0mm以下のひび割れは、補修対象としない。

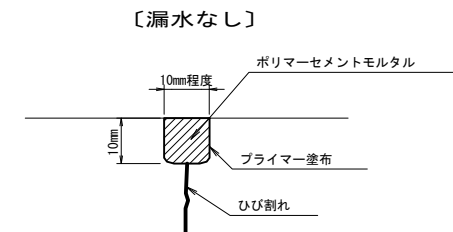


特記事項

1. ひび割れ補修は、原則としてひび割れ幅1.0mm以上を対象とする。
ただし、漏水がある場合、貫通ひび割れがある場合は、ひび割れ
幅に応じたひび割れ補修を行う。


目地補修工
S=1:2

目地充填工法

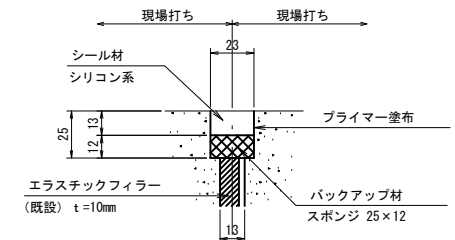


※目地材の破断・脱落・流亡等を対象とする。
なお、硬化・収縮等の目地劣化のみの場合は、補修対象としない。

断面修復工
S=1:50

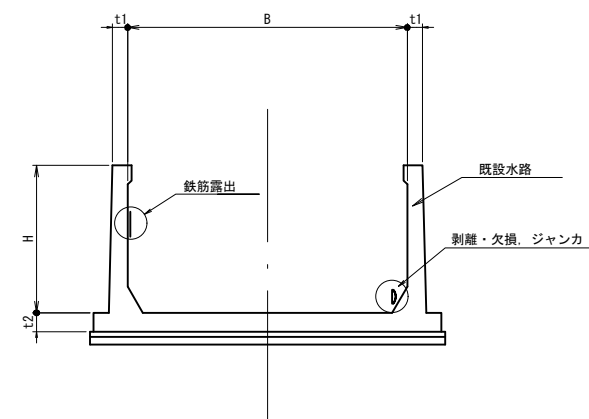


断面修復(詳細図)
S=non

【剥離・欠損、ジャンカ】

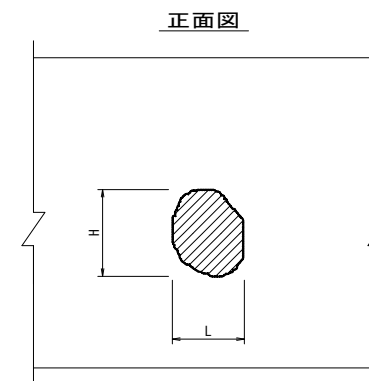


断面図

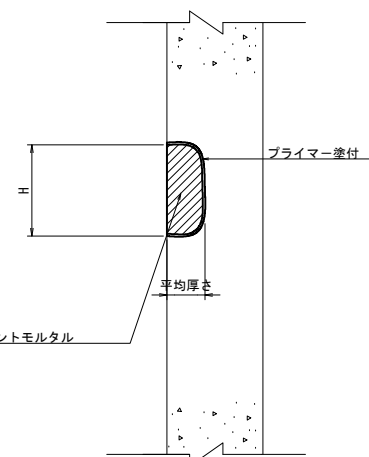


鉄筋露出修復工

補修正面図
S=1:non


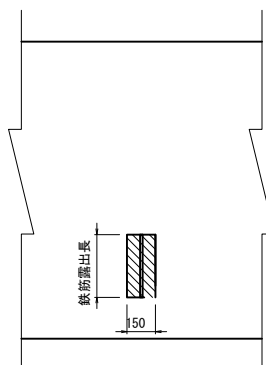


補修断面図
S=1:4

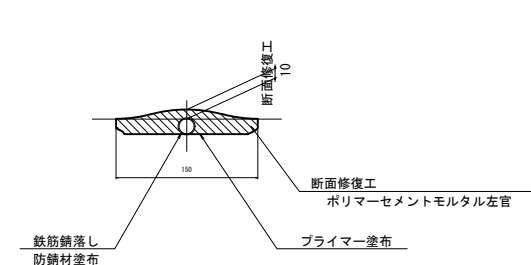

工 事 名	鬼怒川南部国営施設応急対策事業 幹線水路整備工事(導水幹線水路補修)		
図 面 名	勝瓜・大沼工区 水路補修工標準図		
作成年月日	令和 年 月		
縮 尺	図示	図面番号	2-3
会 社 名			
事務所名	関東農政局 栃木南部農業水利事業所		


S=1 : 500

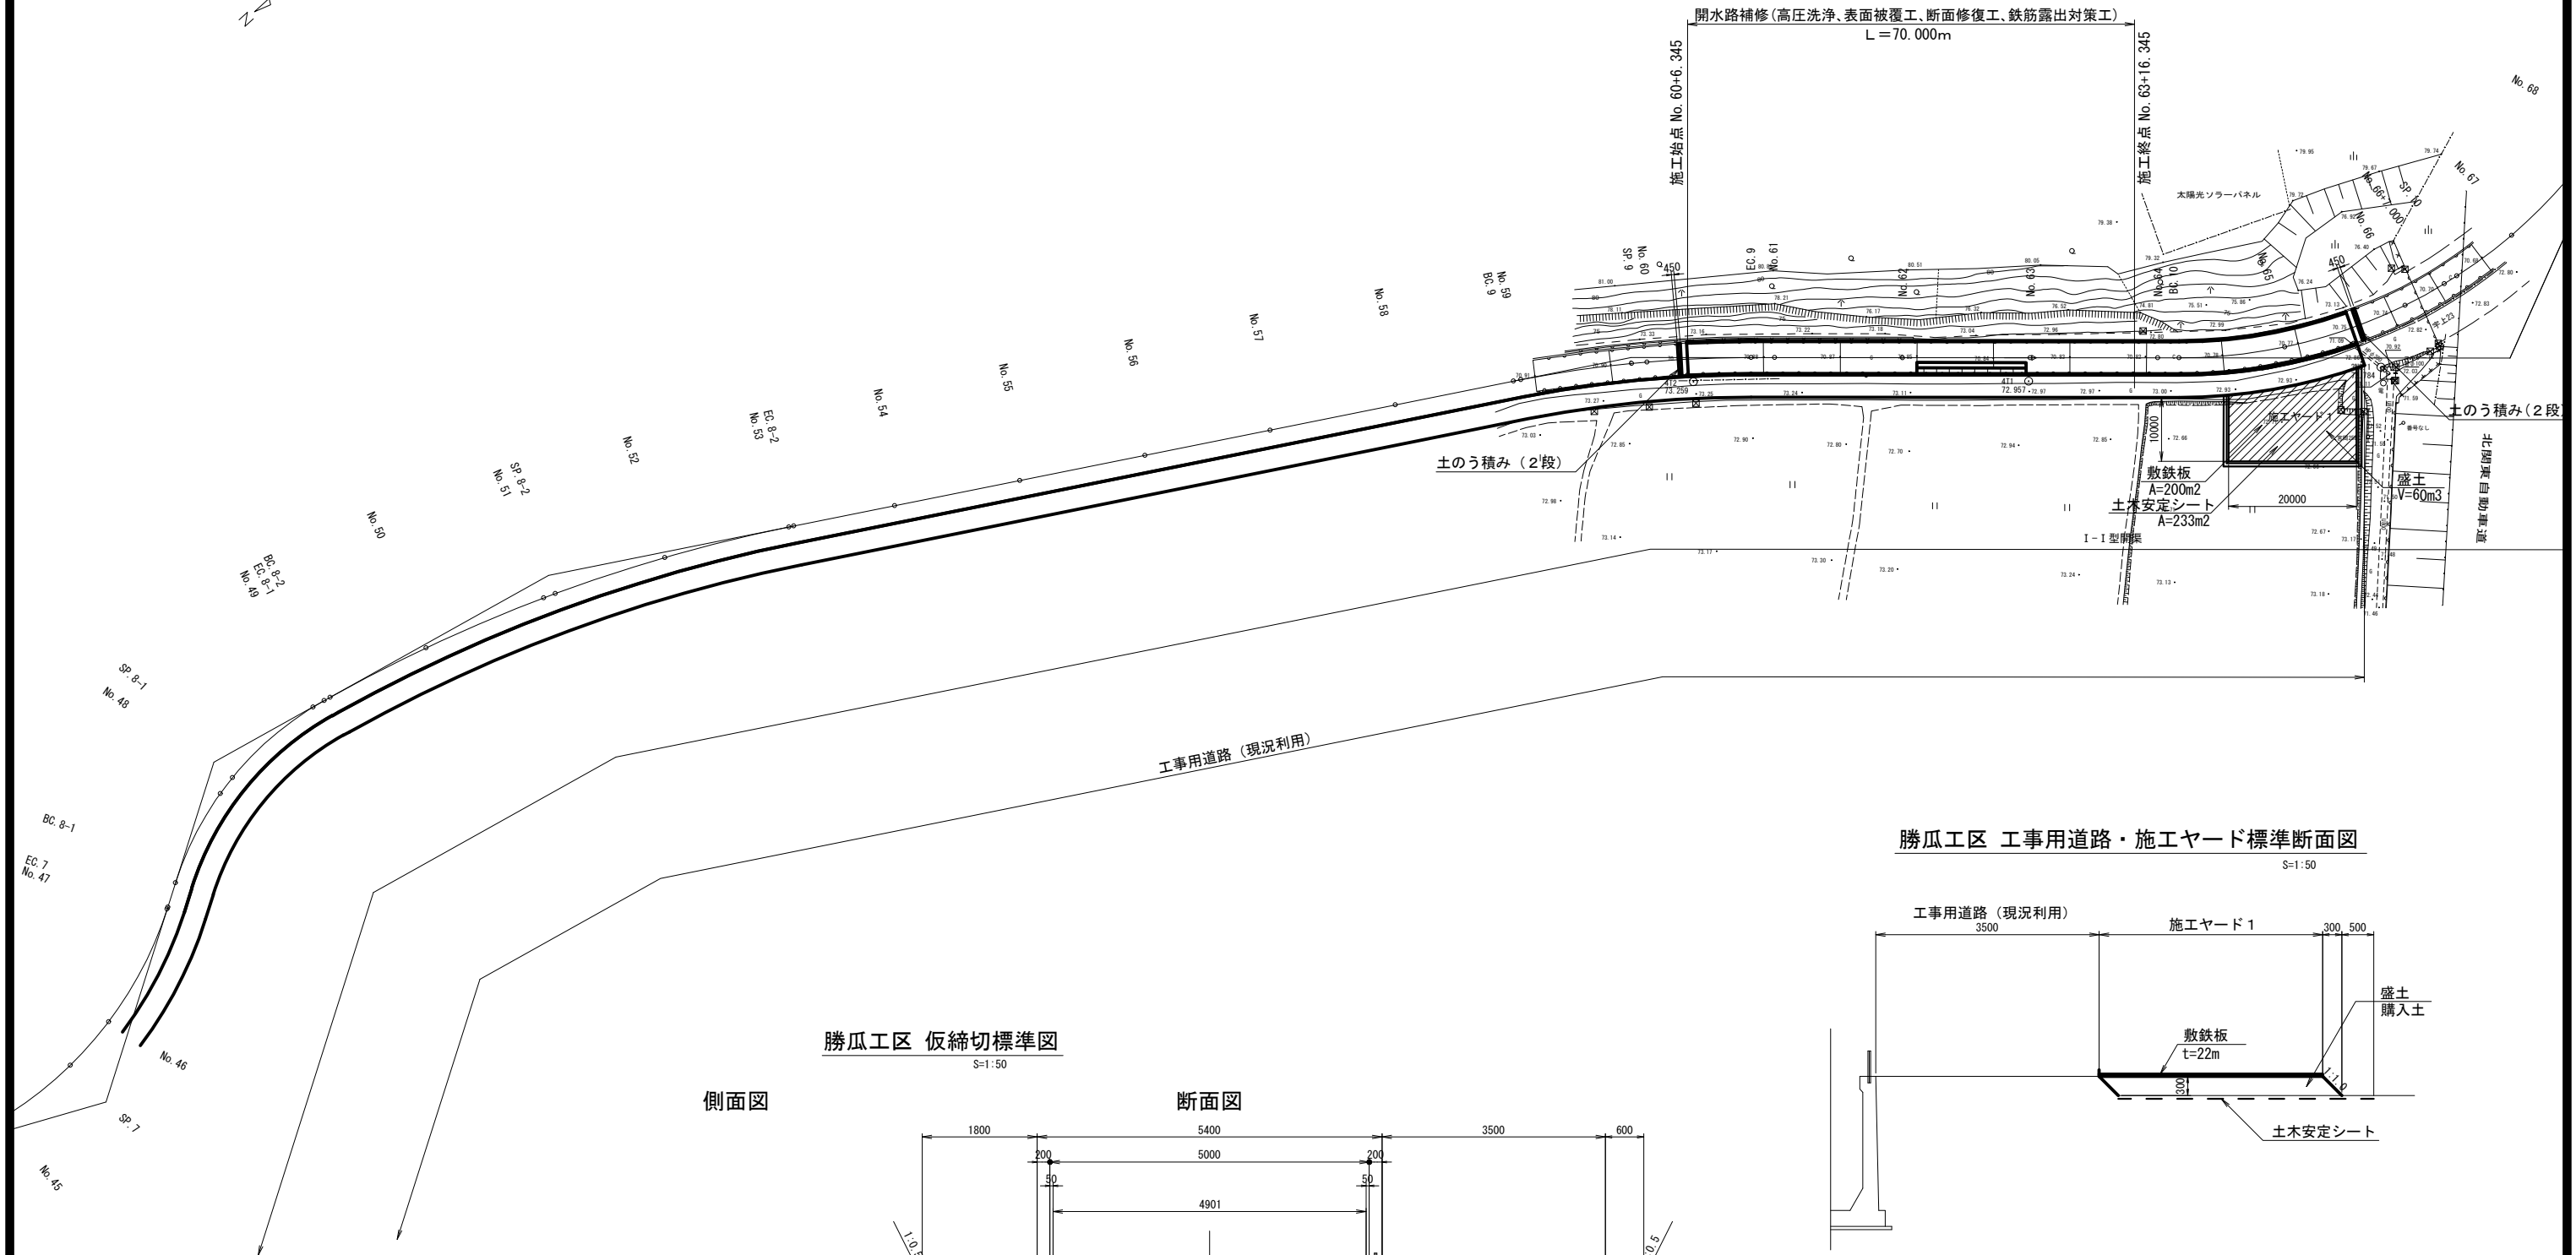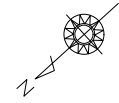


勝瓜工区 仮締切標準図

S=1:50

側面図

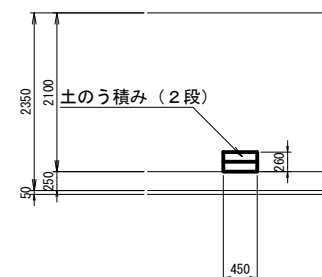


断面図

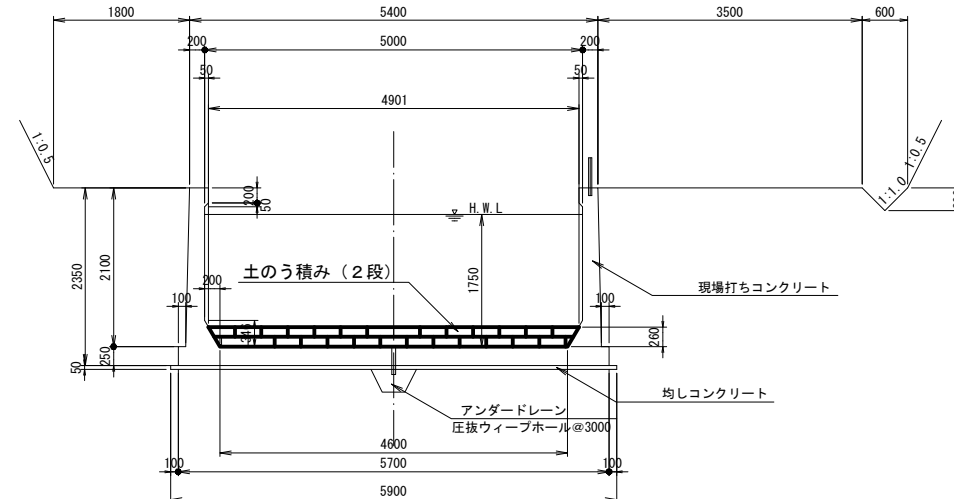

勝瓜工区 工事用道路・施工ヤード標準断面図

S=1:50

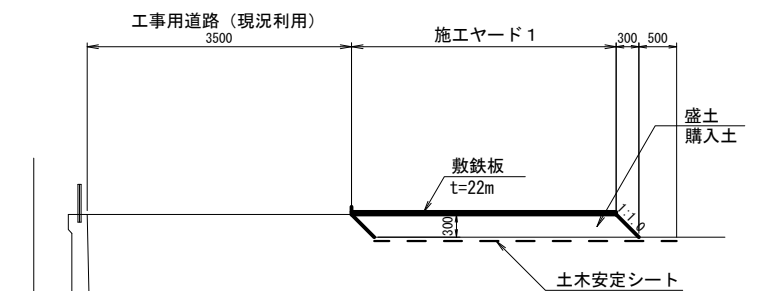


※平面図は平板測量を基に中心線は出来形図面を
トレースして貼り合わせて作成したものである。

工 事 名	鬼怒川南部宮施設応急対策事業 幹線水路整備工事（湧水幹線水路補修）		
図 面 名	鯖瓜工区 仮設平面図、標準断面図		
作成年月日	令和 年 月		
縮 尺	図示	図面番号	2-4
会 社 名			
事務所名	関東農政局 栃木南部農業水利事業所		


大沼工区 補修計画平面図

S=1:500

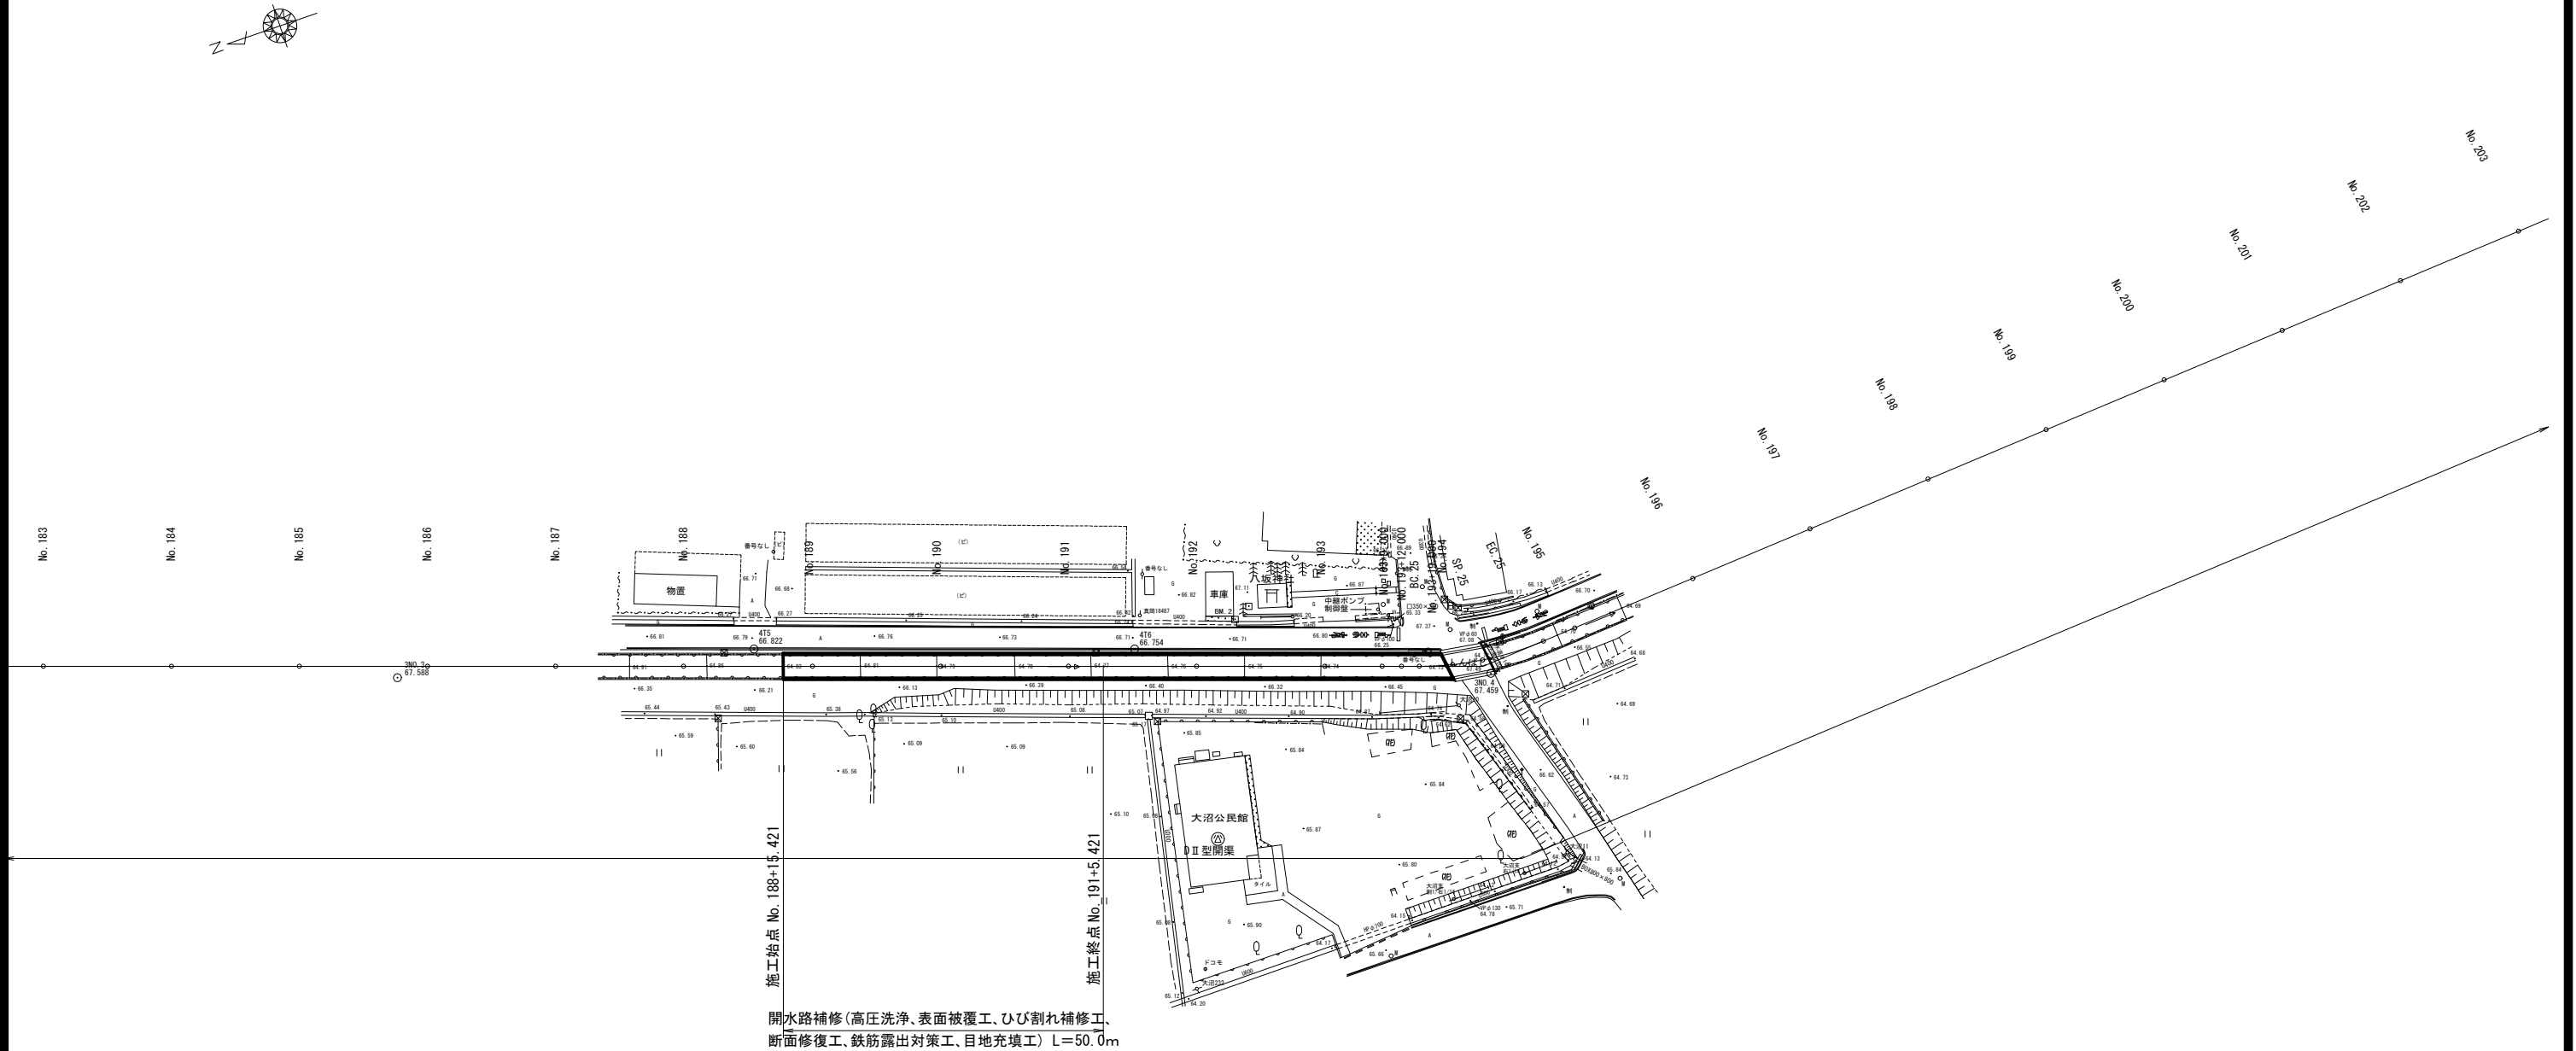

大沼工区 D II 型開渠標準断面図


S=1:50

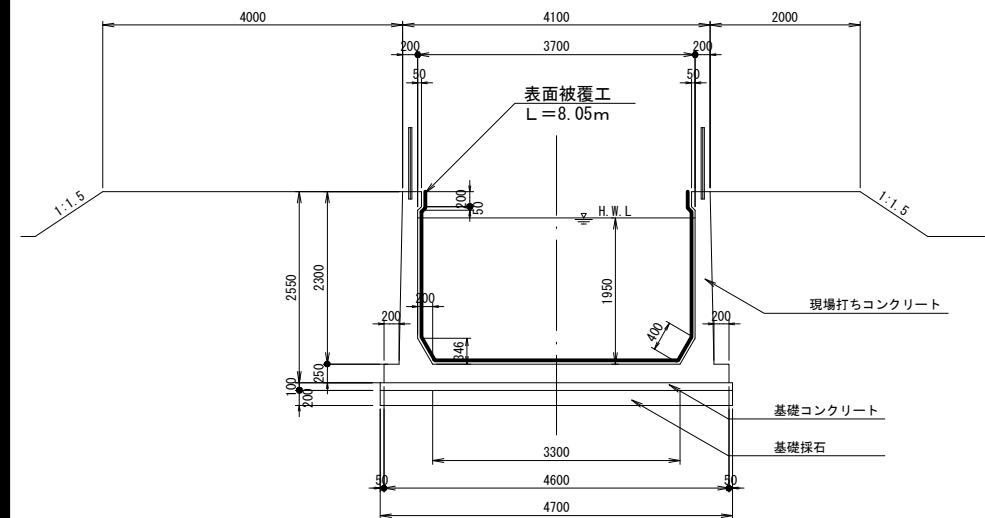

※平面図は平板測量を基に中心線は出来形図面を
トレースして貼り合わせて作成したものである。

工事名	鬼怒川南部国営施設応急対策事業 幹線水路整備工事(導水幹線水路補修)		
図面名	大沼工区 補修計画平面図・標準断面図		
作成年月日	令和 年 月		
縮尺	S=1:500	図面番号	3 - 1
会社名			
事務所名	関東農政局 栃木南部農業水利事業所		


大沼工区 補修計画縦断面図

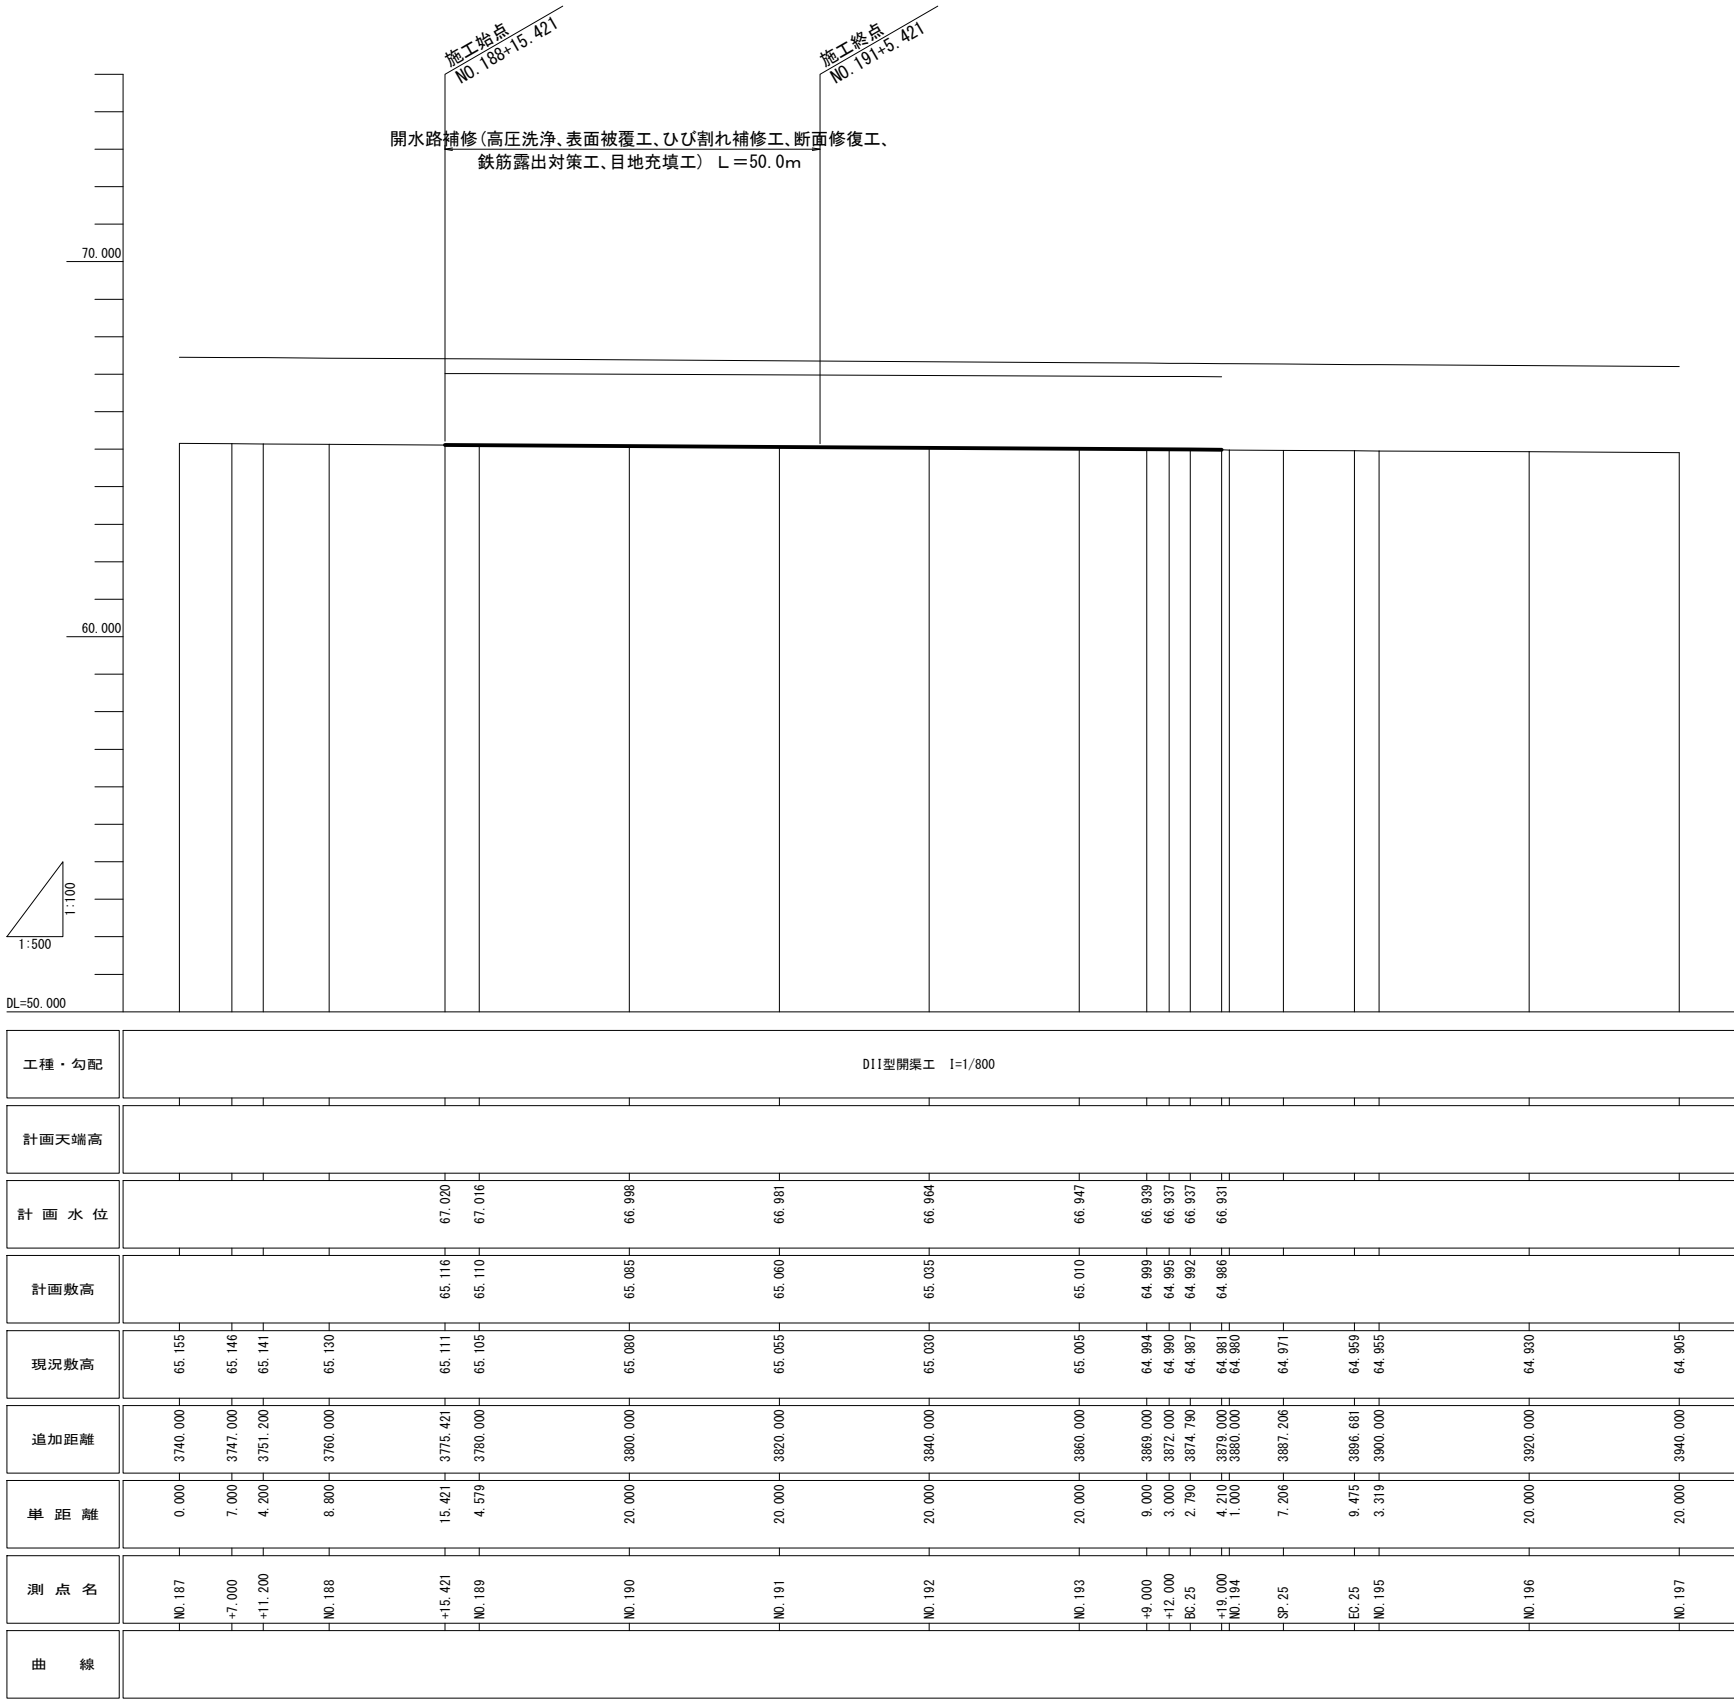


工事名	鬼怒川南部国営施設応急対策事業 幹線水路整備工事(導水幹線水路補修)		
図面名	大沼工区 補修計画縦断面図		
作成年月日	令和 年 月		
縮尺	H=1:500 V=1:100	図面番号	3 - 2
会社名			
事務所名	関東農政局 栃木南部農業水利事業所		

※本縦断面図は前歴工事の図面をもとに作成しているため、平面測量の単点標高と異なる。


S=1 : 500

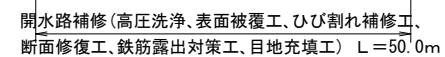

S=1 : 50

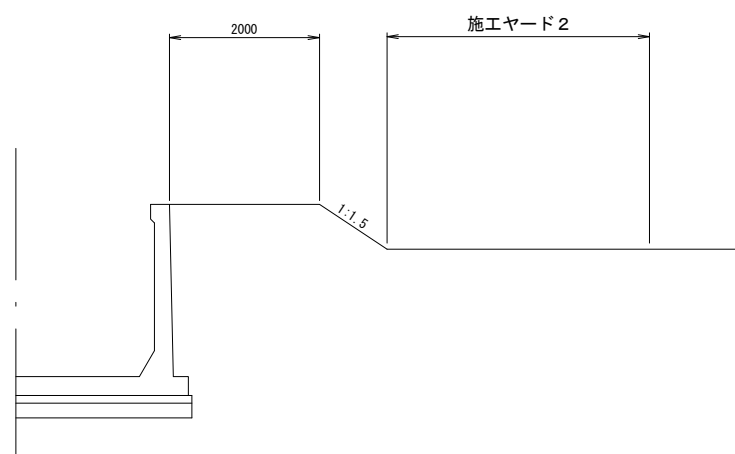

S=1:50

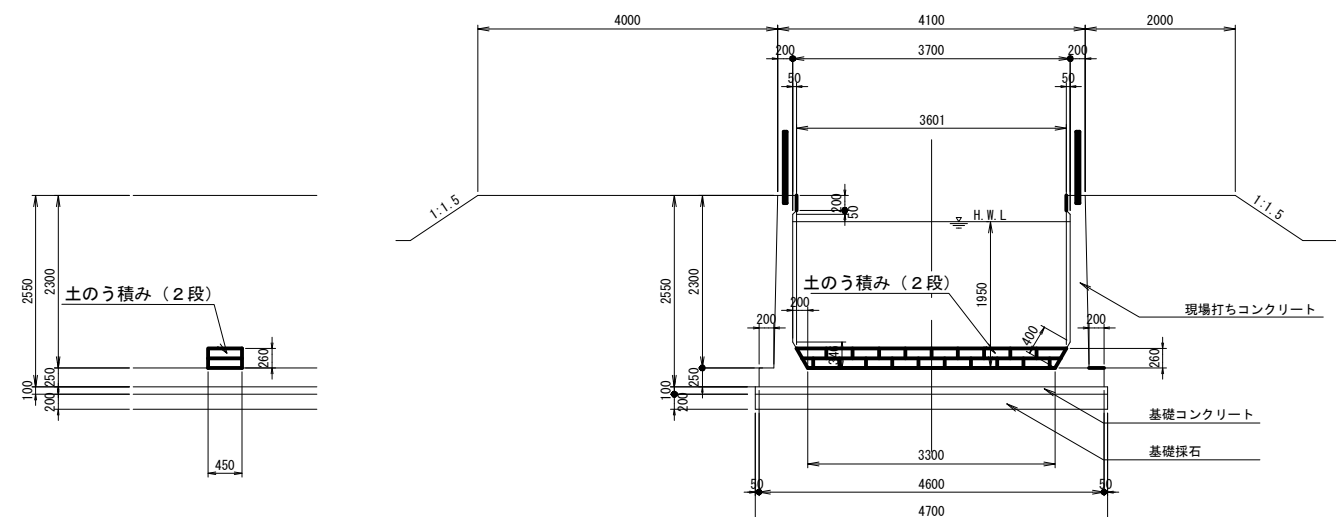


※平面図は平板測量を基に中心線は出来形図面を
トレースして貼り合わせて作成したものである。


工事名	鬼怒川南部国営施設応急対策事業 幹線水路整備工事(湧水幹線水路修繕)		
図面名	大沼工区 仮設平面図、標準断面図		
作成年月日	令和 年 月		
縮尺	S=1:500	図面番号	3 - 3
会社名			
事務所名	関東農政局 栃木南部農業水利事業所		

伊讚美調整ゲート 既設全体配置図・一般構造図


平面図
S=1:20

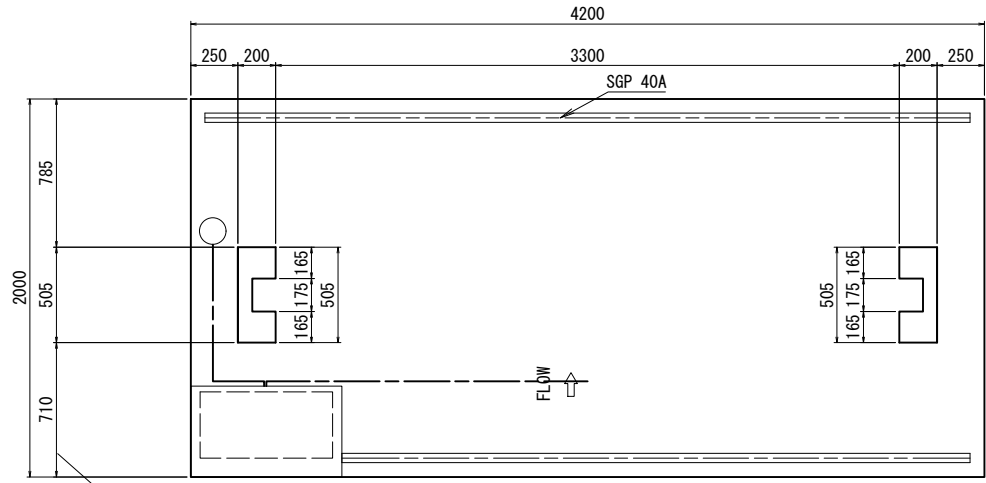


頂版平面図
S=1:20

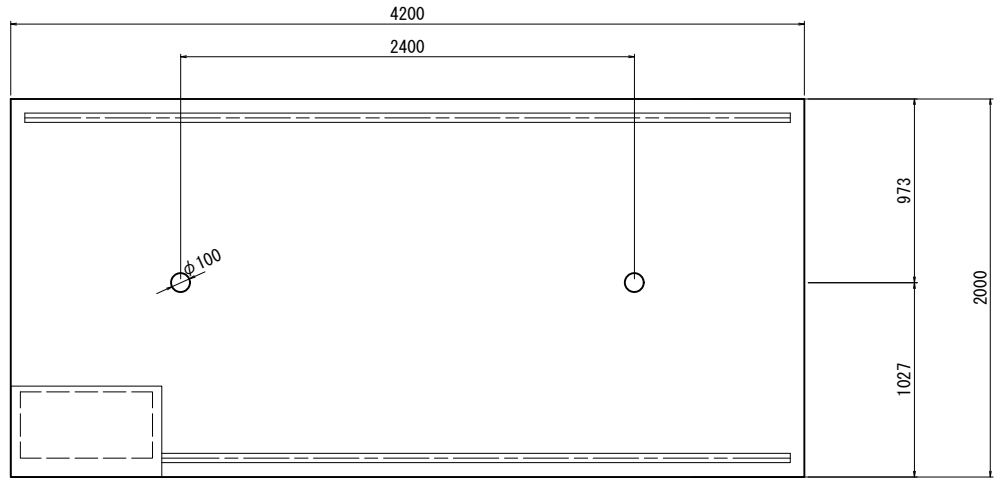

正面図
S=1:20





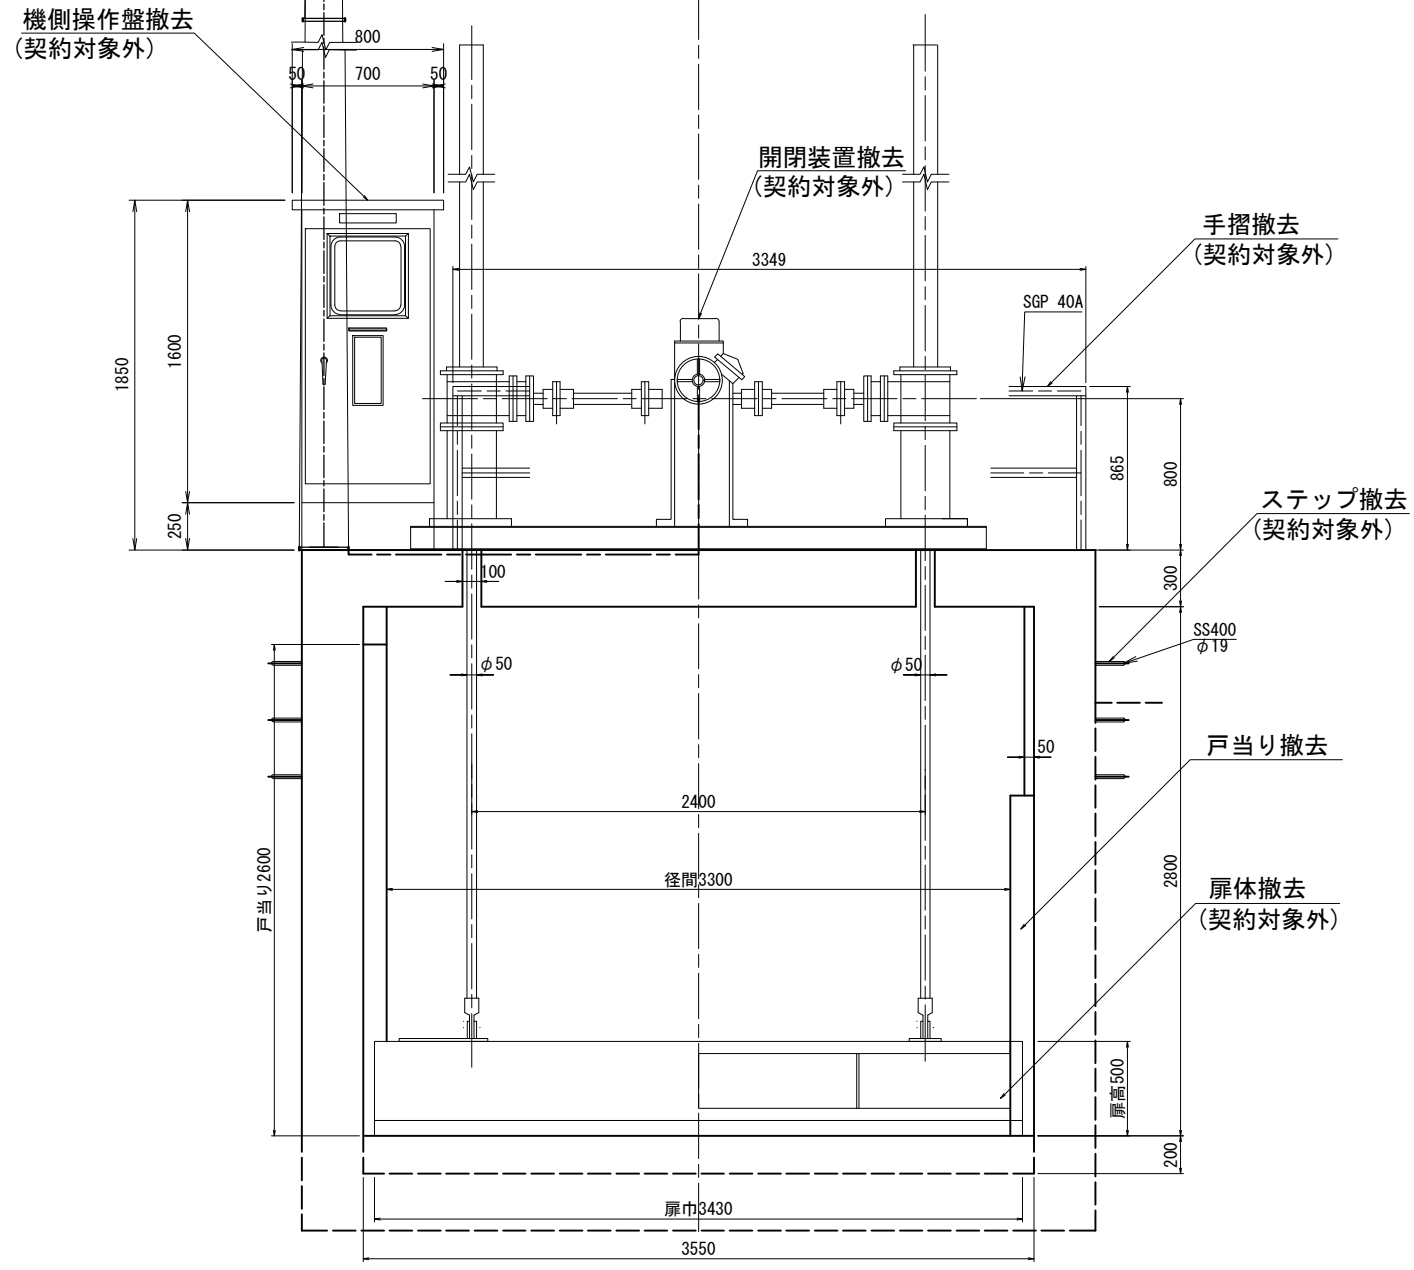


断面図
S=1:20

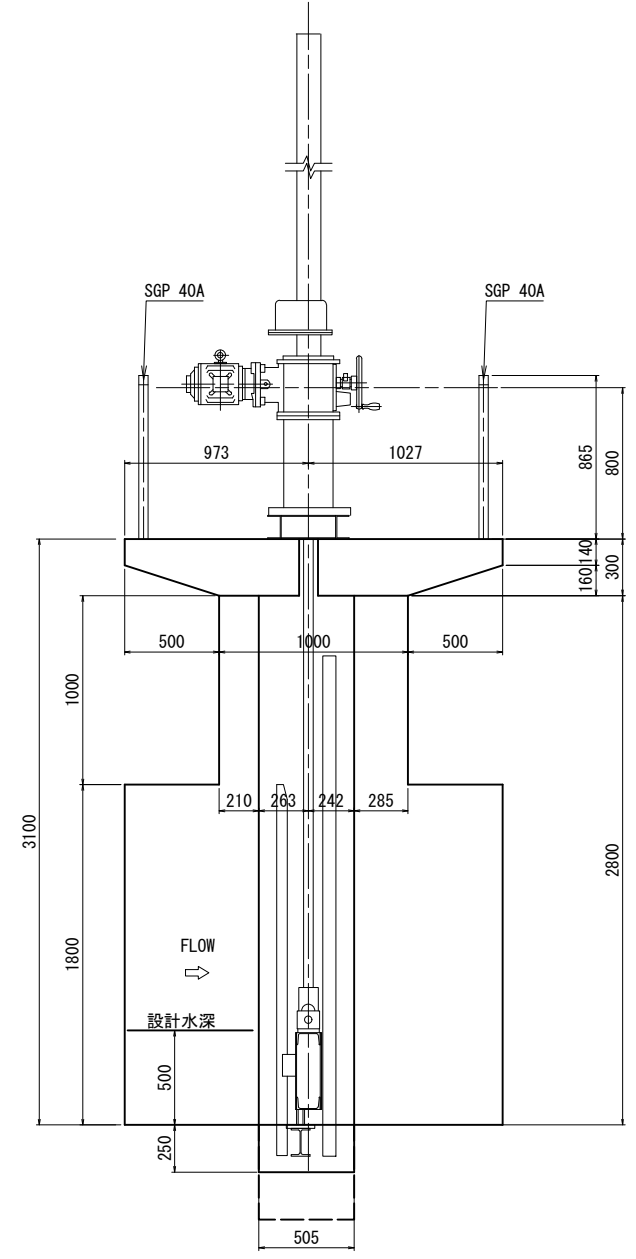


工事名	鬼怒川南部国営施設応急対策事業 幹線水路整備工事(導水幹線水路補修)		
図面名	伊讚美調整ゲート 既設全体配置図・一般構造図		
作成年月日			
縮 尺	S=1:20	図面番号	4 - 1
会社名			
事業所名	関東農政局 栃木南部農業水利事業所		

伊讚美調整ゲート ハツリ、二次コンクリート図

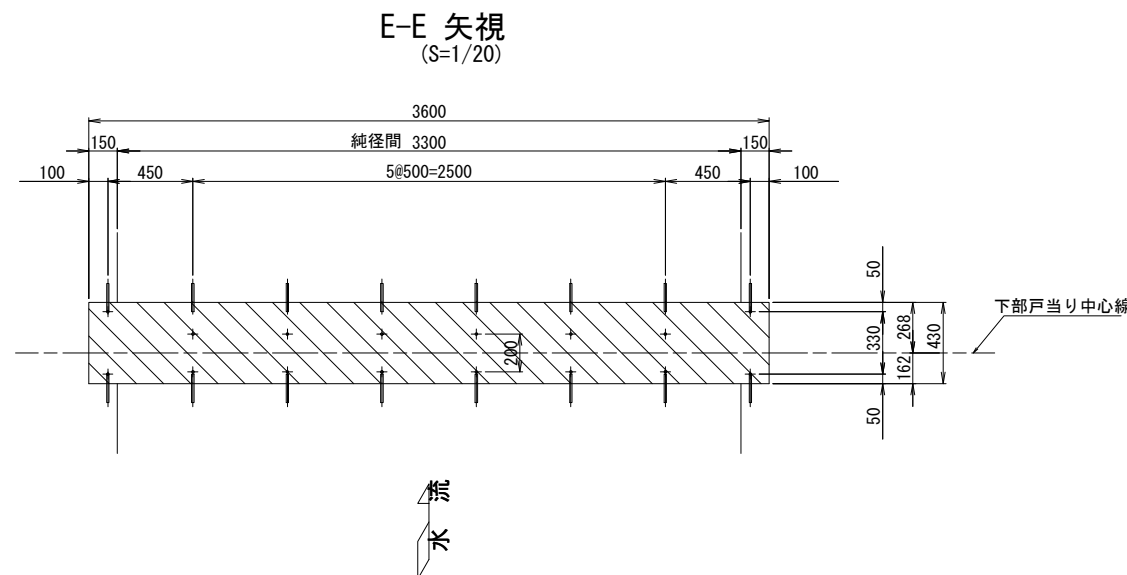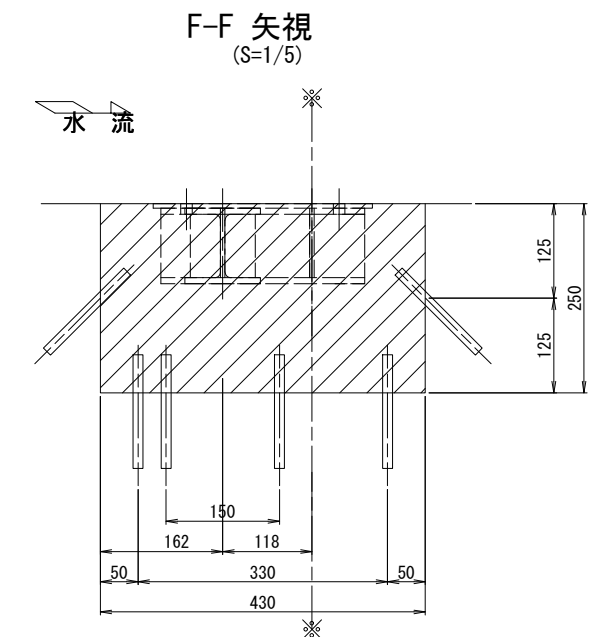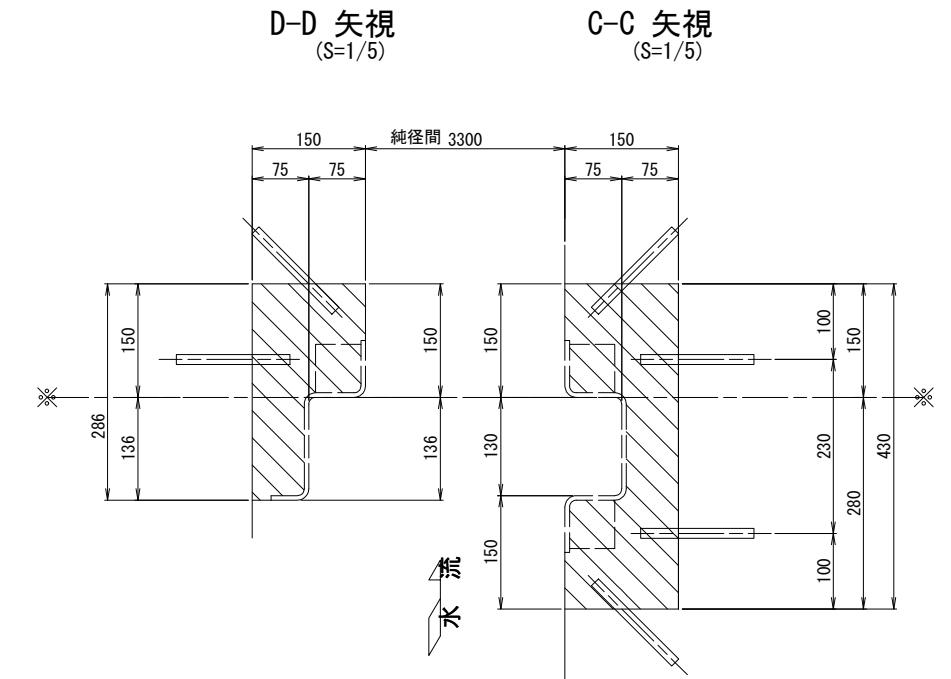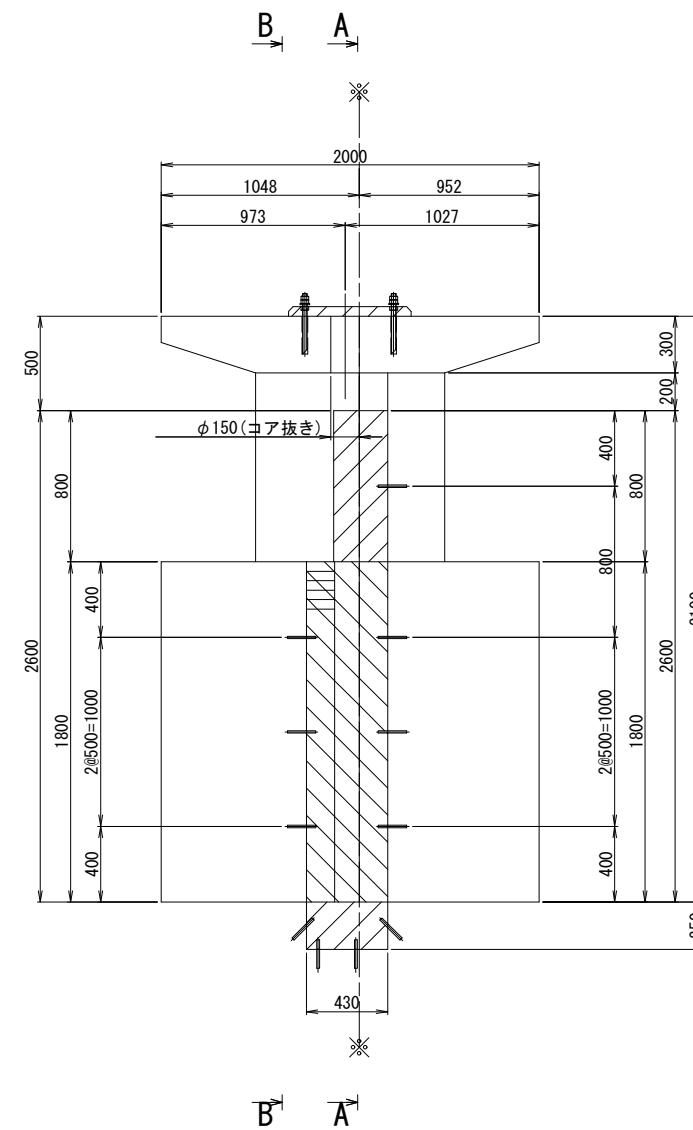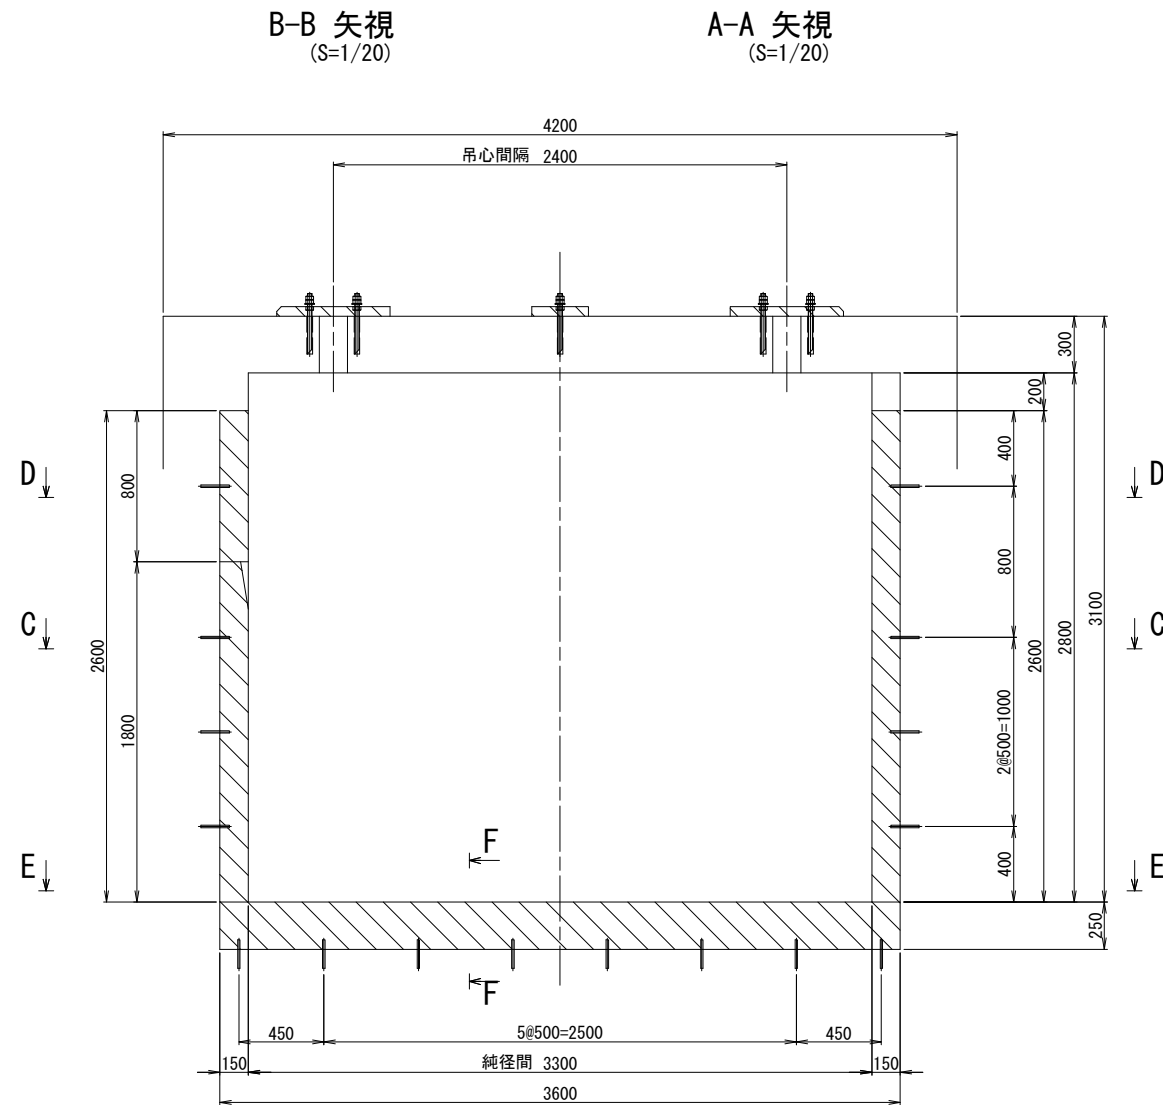

差筋詳細図
(S=1/5)

本数 60本

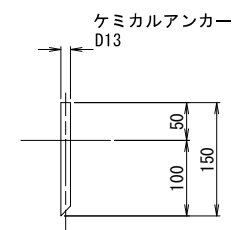



二次コンクリート・はつり				
部 材	寸 法	数量	体積 m ³	
二 次 コ ン ク リ ー ト				
底 部 戸 当 り	0.250 × 0.430 × 3.600	1	0.387	
側 部 戸 当 り	0.150 × 0.430 × 1.800	2	0.232	
側 部 戸 当 り	-0.075 × 0.130 × 1.800	2	-0.035	
側 部 戸 当 り	0.150 × 0.286 × 0.800	2	0.069	
側 部 戸 当 り	-0.075 × 0.136 × 0.800	2	-0.016	
開閉装置アンカー	0.050 × 0.600 × 0.650	2	0.039	
開閉装置アンカー	0.050 × 0.300 × 0.650	1	0.010	
		二次コンクリート合計		0.686
ハ ッ ツ リ				
底 部 戸 当 り	0.250 × 0.430 × 3.600	1	0.387	
側 部 戸 当 り	0.150 × 0.430 × 1.800	2	0.232	
戸 溝 控 除	-0.075 × 0.130 × 1.800	2	-0.035	
側 部 戸 当 り	0.150 × 0.286 × 0.800	2	0.069	
戸 溝 控 除	-0.075 × 0.136 × 0.800	2	-0.016	
		ハツリ合計		0.636

※ 本工事の契約対象はハツリ、二次コンクリート、戸当り撤去であるが、戸当り金物据付は別途工事である。

工事名	鬼怒川南部国営施設応急対策事業 幹線水路整備工事(導水幹線水路補修)		
図面名	伊譜美調整ゲート ハツリ、二次コンクリート図		
作成年月日			
縮 尺	図示	図面番号	4 - 2
会社名			
事業所名	関東農政局 栃木南部農業水利事業所		

注 記



- 1、は据付基準線を示す。
2、斜線部はハツリ・二次コンクリートを示す。
3、二次コンクリートは21N-12-25(20)BBである。

伊讚美調整ゲート 内面補強図

注意事項

1. 特記しない限り構造寸法はmm単位で示す。
2. 内面補強工
- 下地処理は高圧洗浄(ブラスト)にて行う。
 - 補強材：FRPグリッド(CR6)
引張強度：1,400 N/mm²
引張弾性率：100,000 N/mm²
 - 取付け材：リベットアンカー 10 本/m²
φ4.8mm、L=29.9mm、ステンレス製
- 増厚工材料：
- 圧縮強度：30.0 N/mm²以上 (JIS R 5201)
 - 曲げ強度：6.0 N/mm²以上 (JIS R 5201)
 - 引張強度：2.5 N/mm²以上 (JIS A 1113)
 - 付着強度：1.7 N/mm²以上 (建研式)
- ※ 規格値はσ28の値

FRPグリッド施工断面図

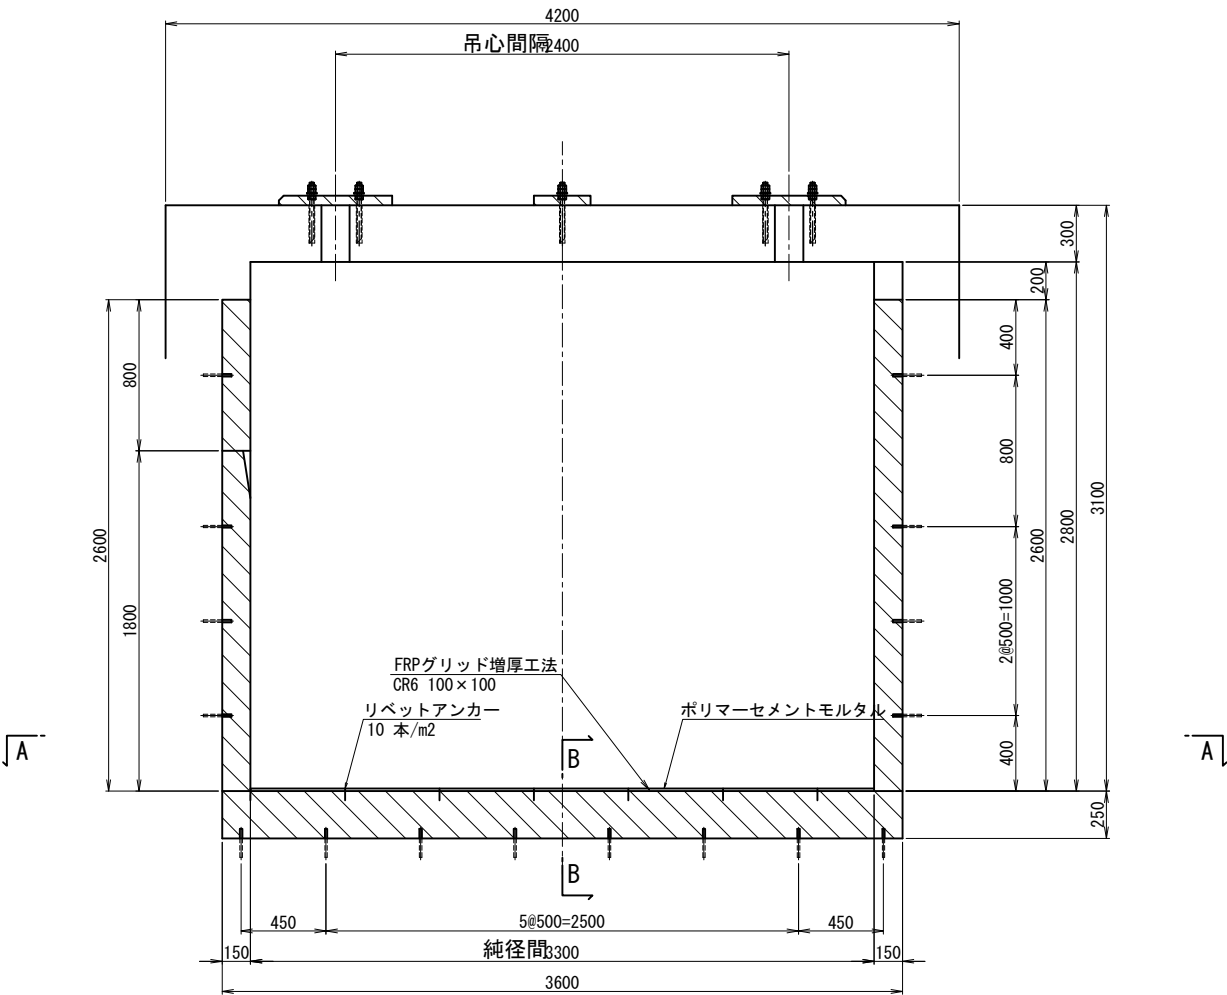
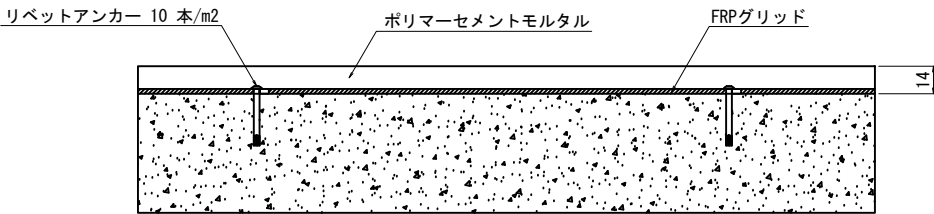


A - A

S=1:20


B - B

S=1:10

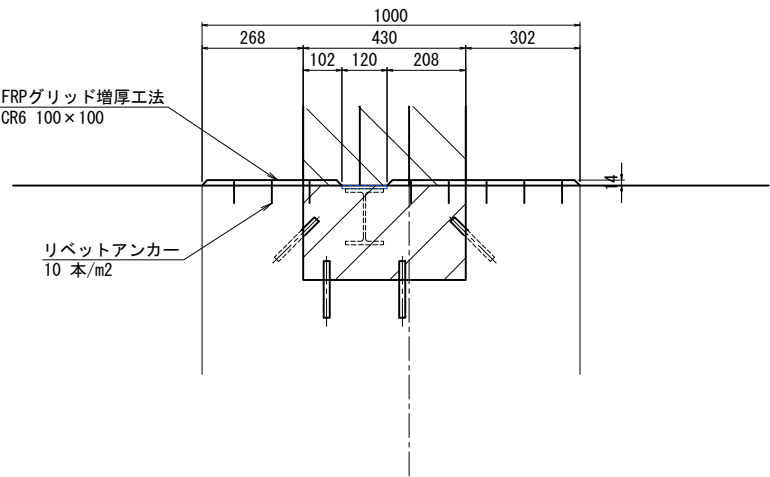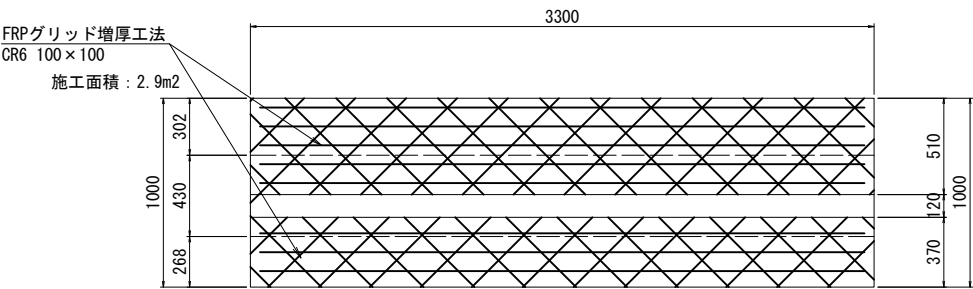

工事名	鬼怒川南部国営施設応急対策事業 幹線水路整備工事(導水幹線水路補修)		
図面名	伊讚美調整ゲート 内面補強図		
作成年月日			
縮 尺	図示	図面番号	4 - 3
会社名			
事業所名	関東農政局 栃木南部農業水利事業所		


船玉放流工 既設全体配置図・一般構造図(1)

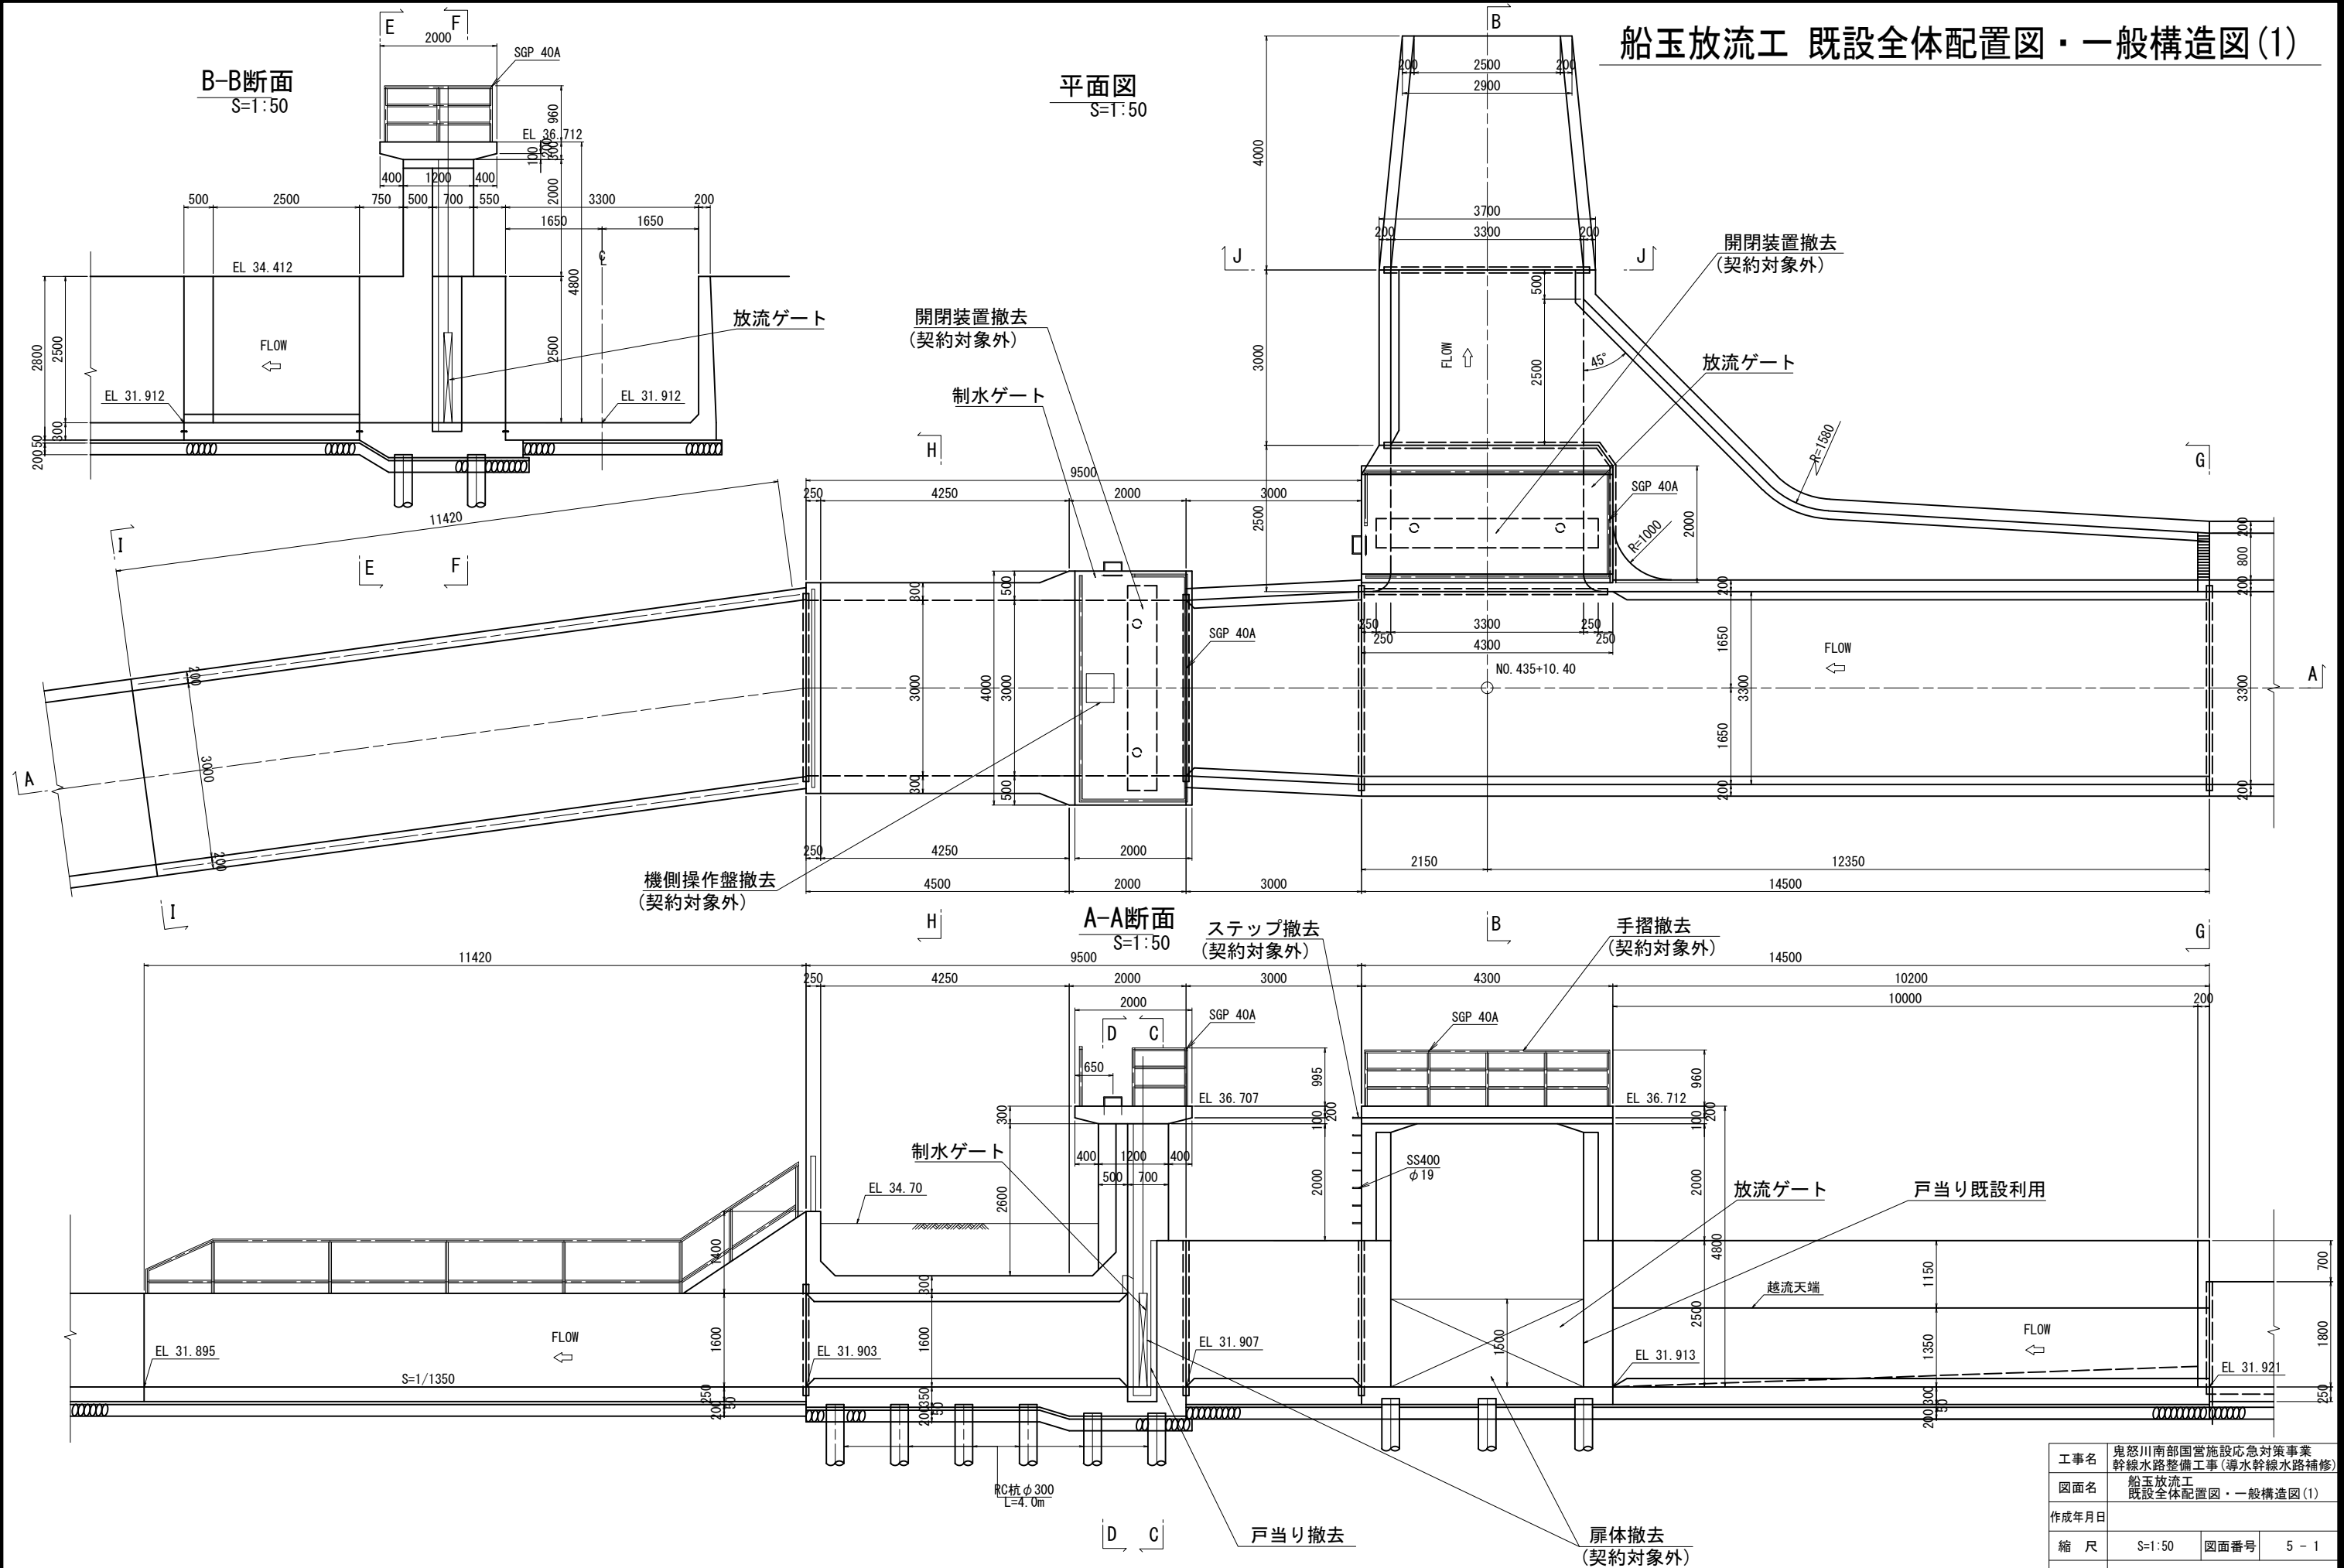


工事名	鬼怒川南部国営施設応急対策事業 幹線水路整備工事(漏水幹線水路補修)		
図面名	船玉放流工 既設全体配置図・一般構造図(1)		
作成年月日			
縮 尺	S=1:50	図面番号	5 - 1
会社名			
事業所名	関東農政局 栃木南部農業水利事業所		

船玉放流工 既設全体配置図・一般構造図(2)


C-C断面
S=1:30
制水ゲート

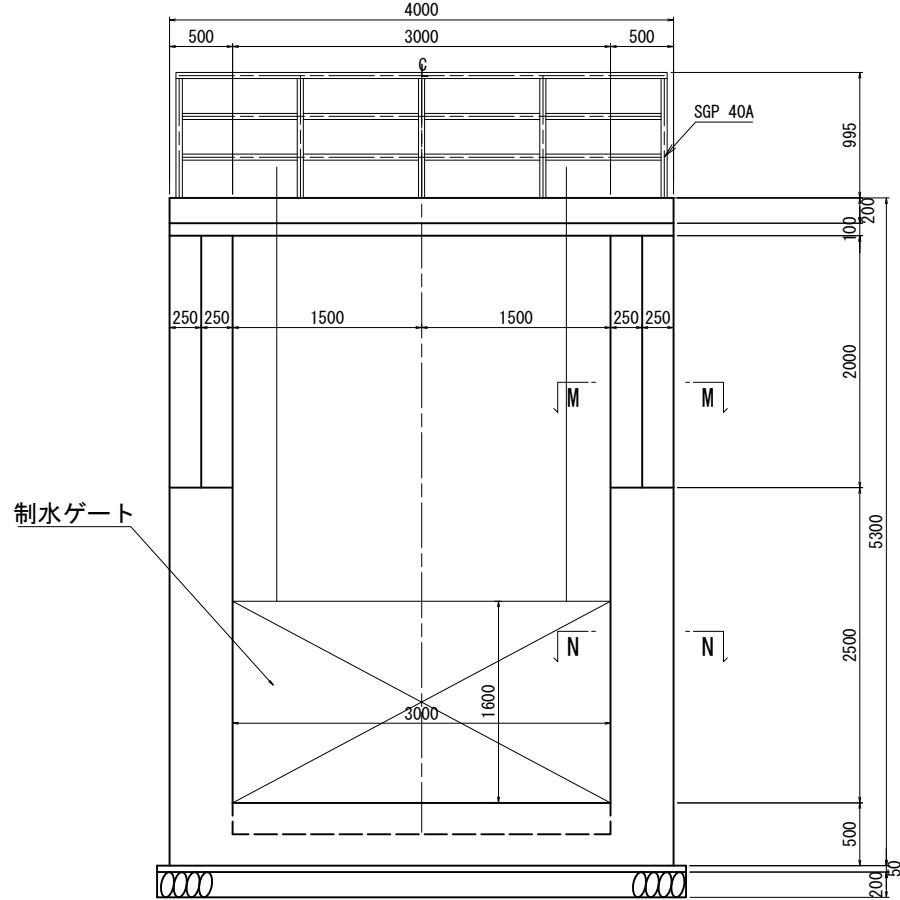


D-D断面
S=1:30

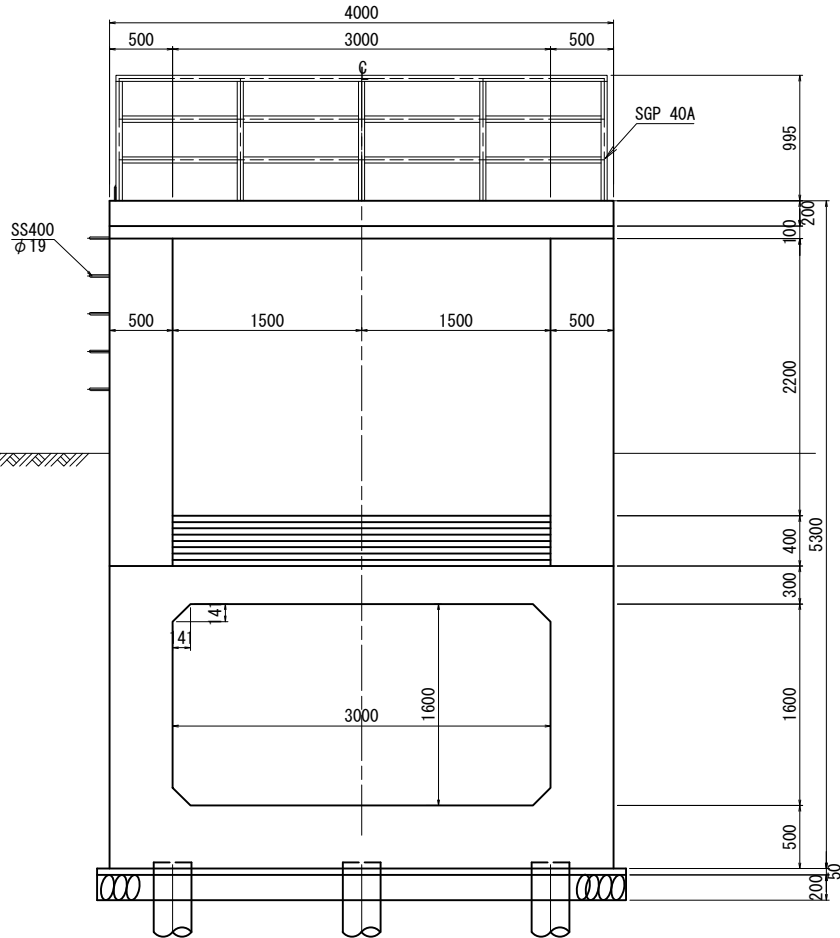

E-E断面
S=1:30
放流ゲート

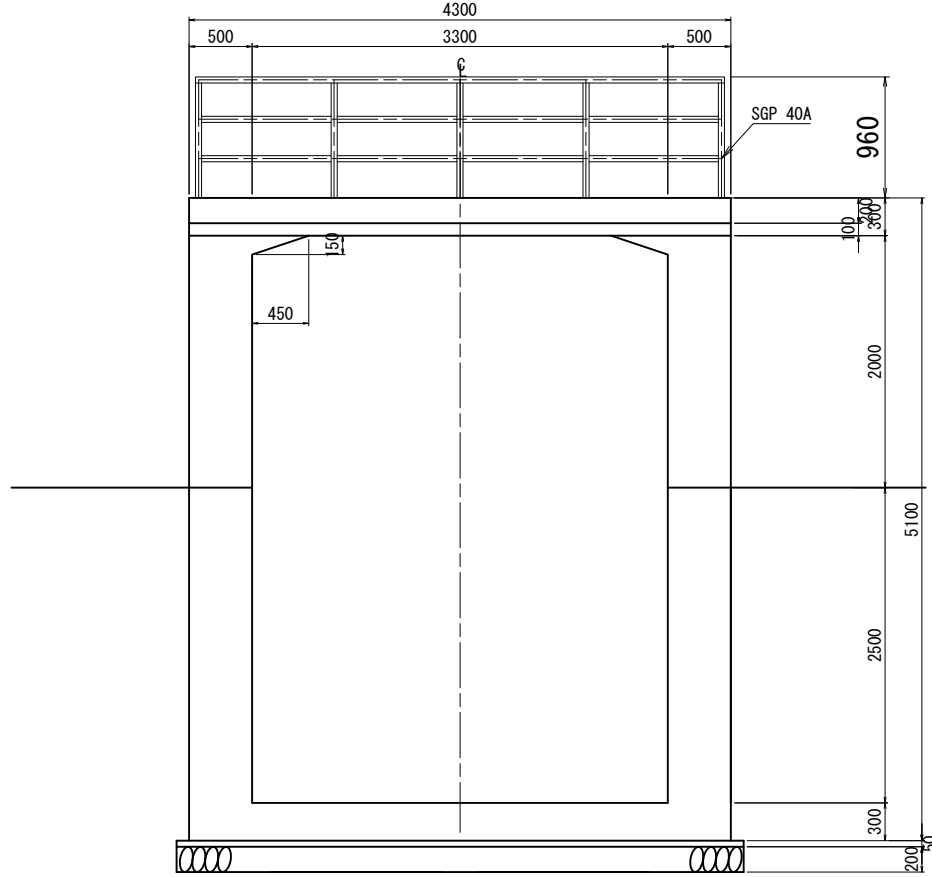


F-F断面
S=1:30

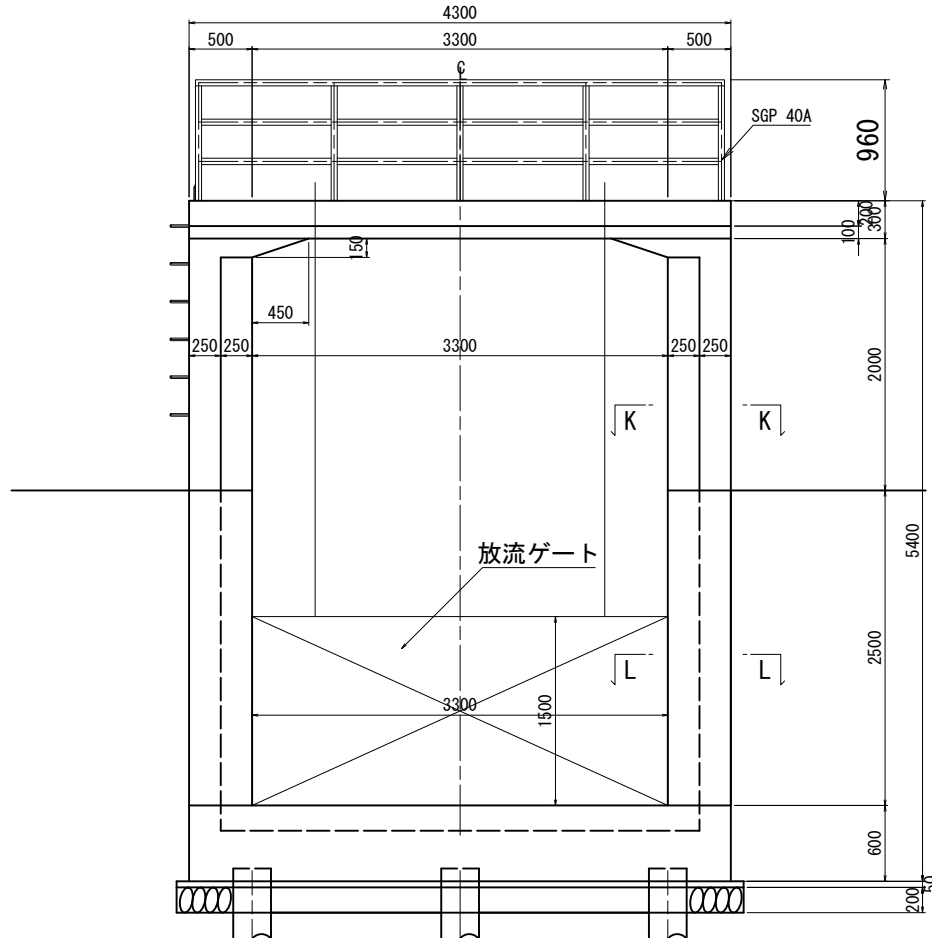

工事名	鬼怒川南部国営施設応急対策事業 幹線水路整備工事(導水幹線水路補修)		
図面名	船玉放流工 既設全体配置図・一般構造図(2)		
作成年月日			
縮 尺	S=1:30	図面番号	5 - 2
会社名			
事業所名	関東農政局 栃木南部農業水利事業所		

船玉放流工 制水ゲート ハツリ、二次コンクリート図

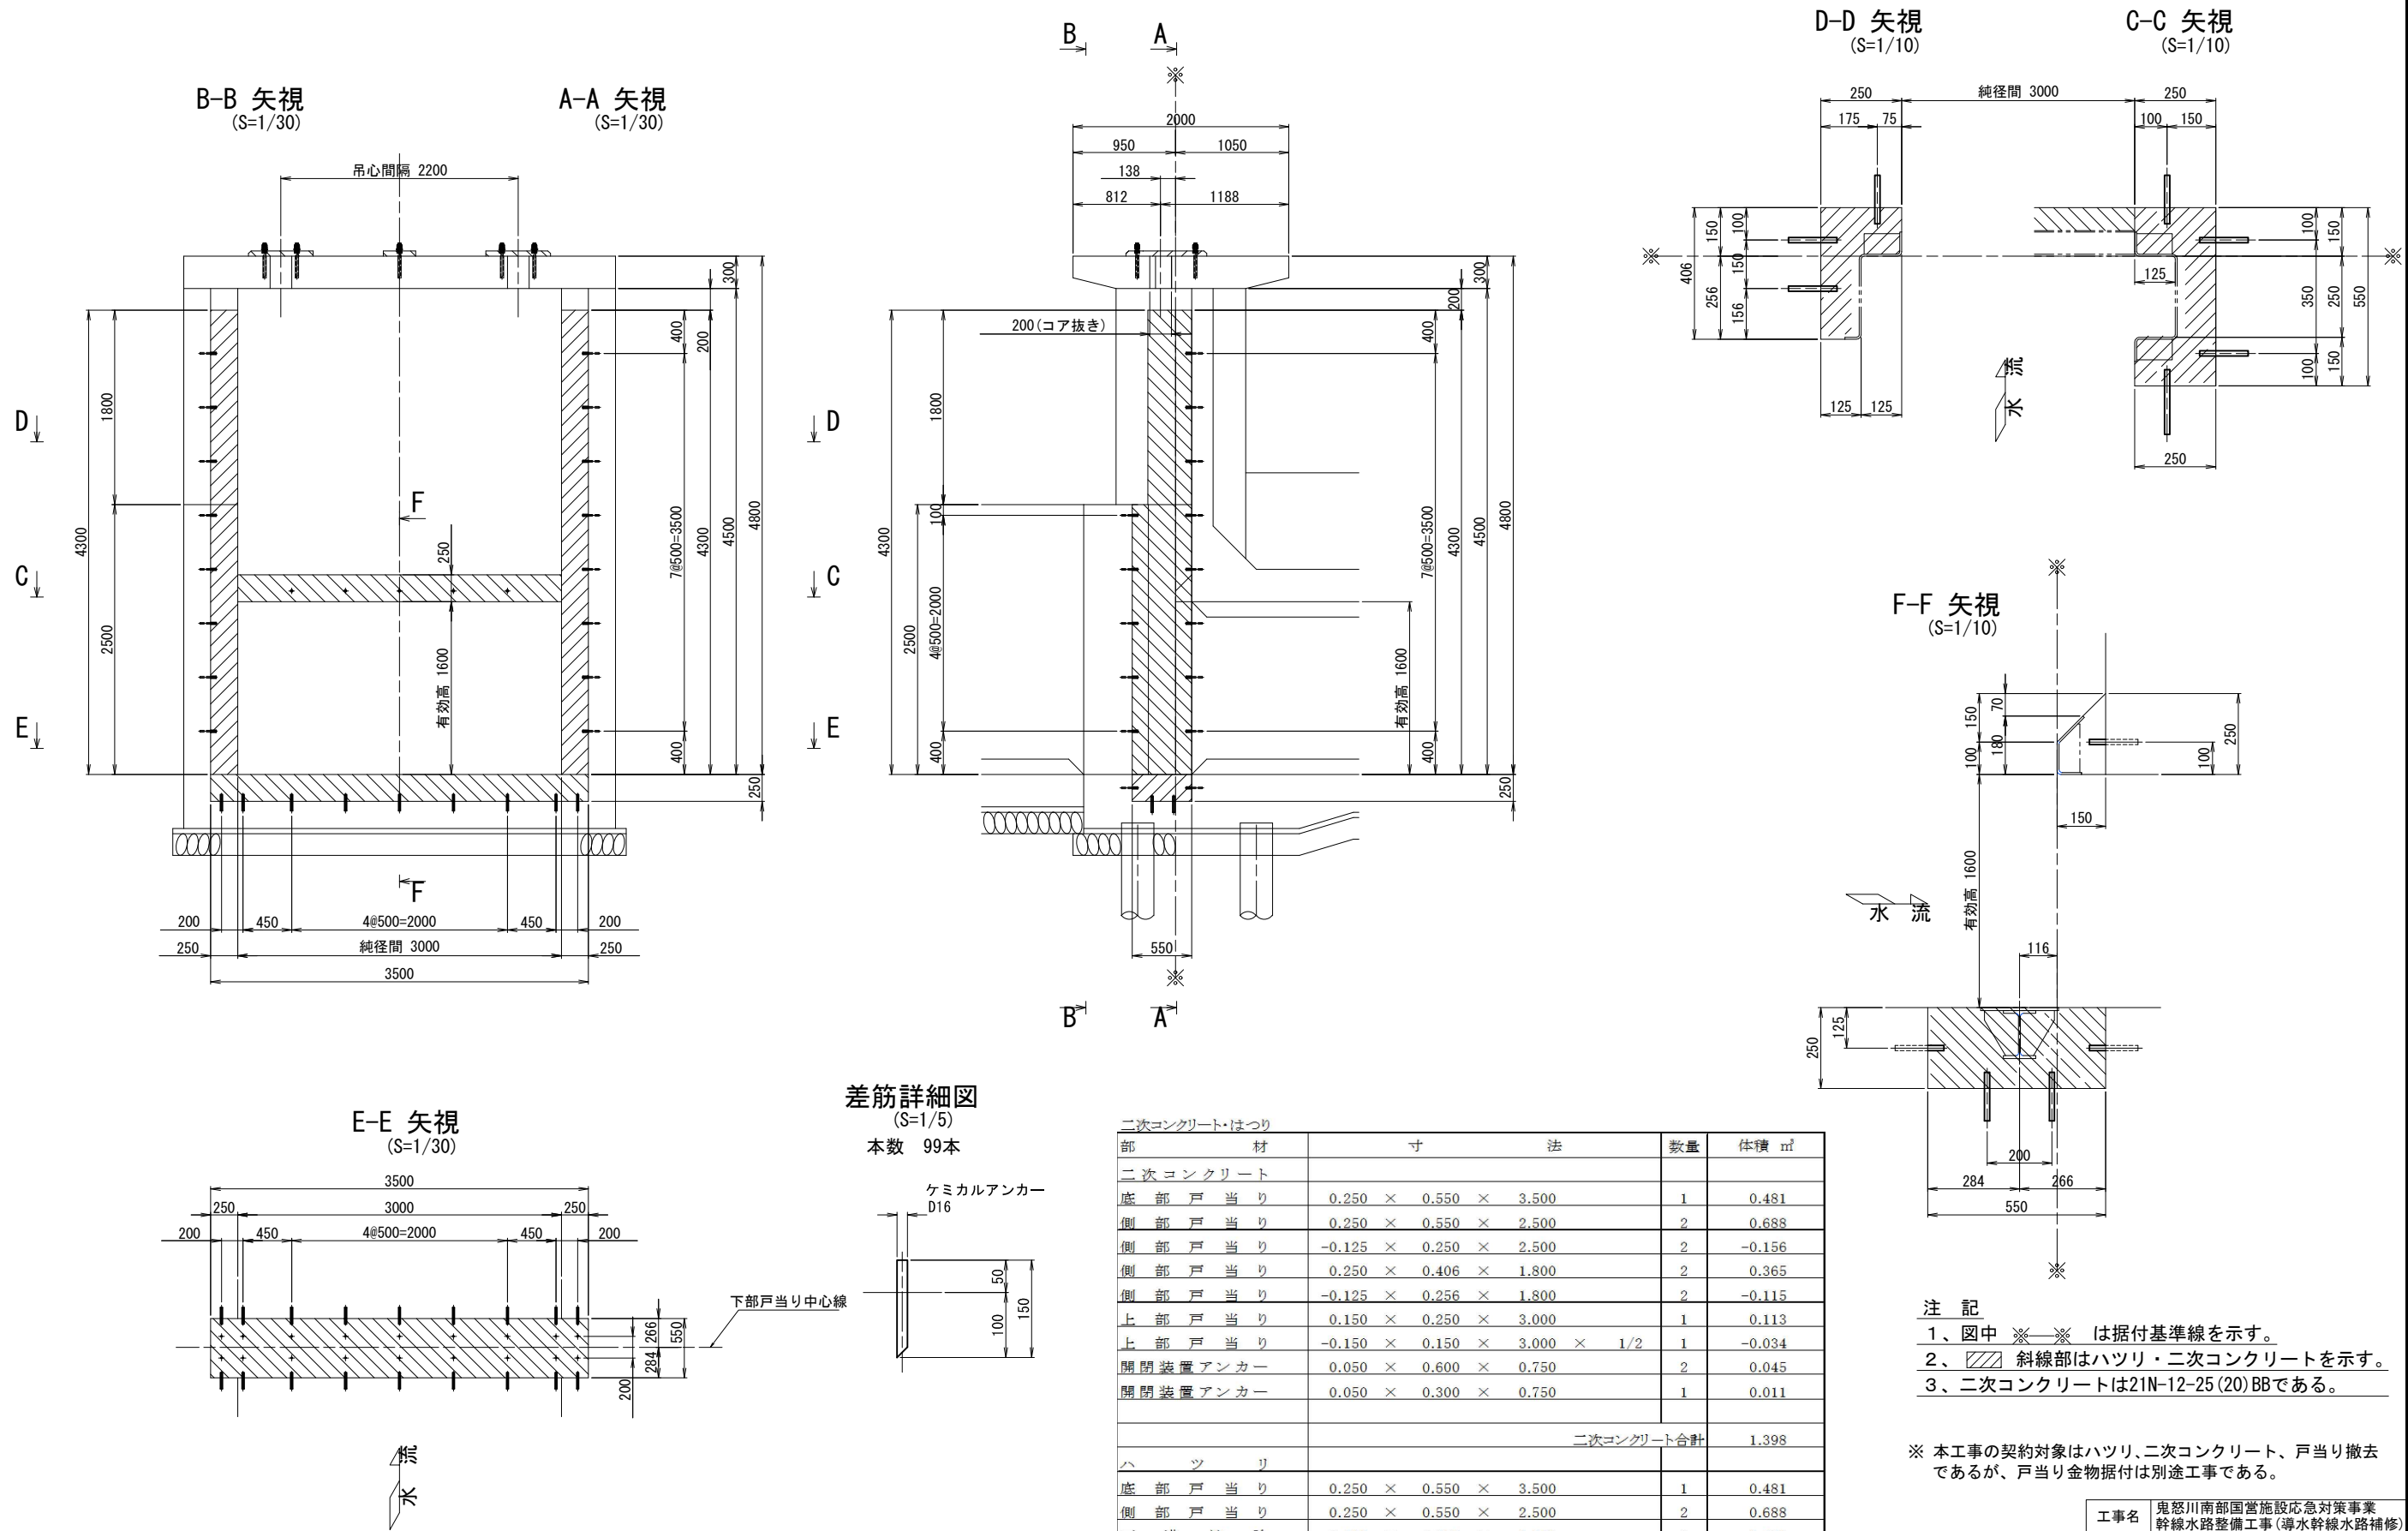

- 注 記
- 1、図中 ※—※ は据付基準線を示す。
 - 2、斜線部はハツリ・二次コンクリートを示す。
 - 3、二次コンクリートは21N-12-25 (20) BBである。

※ 本工事の契約対象はハツリ、二次コンクリート、戸当り撤去であるが、戸当り金物据付は別途工事である。

二次コンクリート・はつり			
部	材	寸 法	数量
二 次 コ ン ク リ ー ト			
底 部 戸 当 り		0.250 × 0.550 × 3.500	1
側 部 戸 当 り		0.250 × 0.550 × 2.500	2
側 部 戸 当 り		-0.125 × 0.250 × 2.500	2
側 部 戸 当 り		0.250 × 0.406 × 1.800	2
側 部 戸 当 り		-0.125 × 0.256 × 1.800	2
上 部 戸 当 り		0.150 × 0.250 × 3.000	1
上 部 戸 当 り		-0.150 × 0.150 × 3.000 × 1/2	1
開 閉 装 置 ア ン カ ー		0.050 × 0.600 × 0.750	2
開 閉 装 置 ア ン カ ー		0.050 × 0.300 × 0.750	1
二次コンクリート合計			1.398
ハ ッ ツ リ			
底 部 戸 当 り		0.250 × 0.550 × 3.500	1
側 部 戸 当 り		0.250 × 0.550 × 2.500	2
戸 溝 控 除		-0.125 × 0.250 × 2.500	2
側 部 戸 当 り		0.250 × 0.406 × 1.800	2
戸 溝 控 除		-0.125 × 0.256 × 1.800	2
上 部 戸 当 り		0.150 × 0.250 × 3.000	1
上 部 戸 当 り 控 除		-0.150 × 0.150 × 3.000 × 1/2	1
ハツリ合計			1.341



工事名	鬼怒川南部国営施設応急対策事業 幹線水路整備工事(導水幹線水路補修)		
図面名	船玉放流工 制水ゲート ハツリ、二次コンクリート図		
作成年月日			
縮 尺	図示	図面番号	5 - 3
会社名			
事業所名	関東農政局 栃木南部農業水利事業所		

船玉放流工 制水ゲート 内面補強図

注意事項


1. 特記しない限り構造寸法はmm単位で示す。
2. 内面補強工
- ・下地処理は高圧洗浄(ブラスト)にて行う。
 - 補強材：底版上面 FRPグリッド(CR8)
引張強度：1,400 N/mm²
引張弾性率：100,000 N/mm²
 - 取付け材：リベットアンカー 10 本/m²
φ4.8mm、L=29.9mm、ステンレス製
- 増厚工材料：
- 圧縮強度：30.0 N/mm²以上 (JIS R 5201)
 - 曲げ強度：6.0 N/mm²以上 (JIS R 5201)
 - 引張強度：2.5 N/mm²以上 (JIS A 1113)
 - 付着強度：1.7 N/mm²以上 (建研式)
- ※ 規格値はσ28の値

FRPグリッド施工断面図

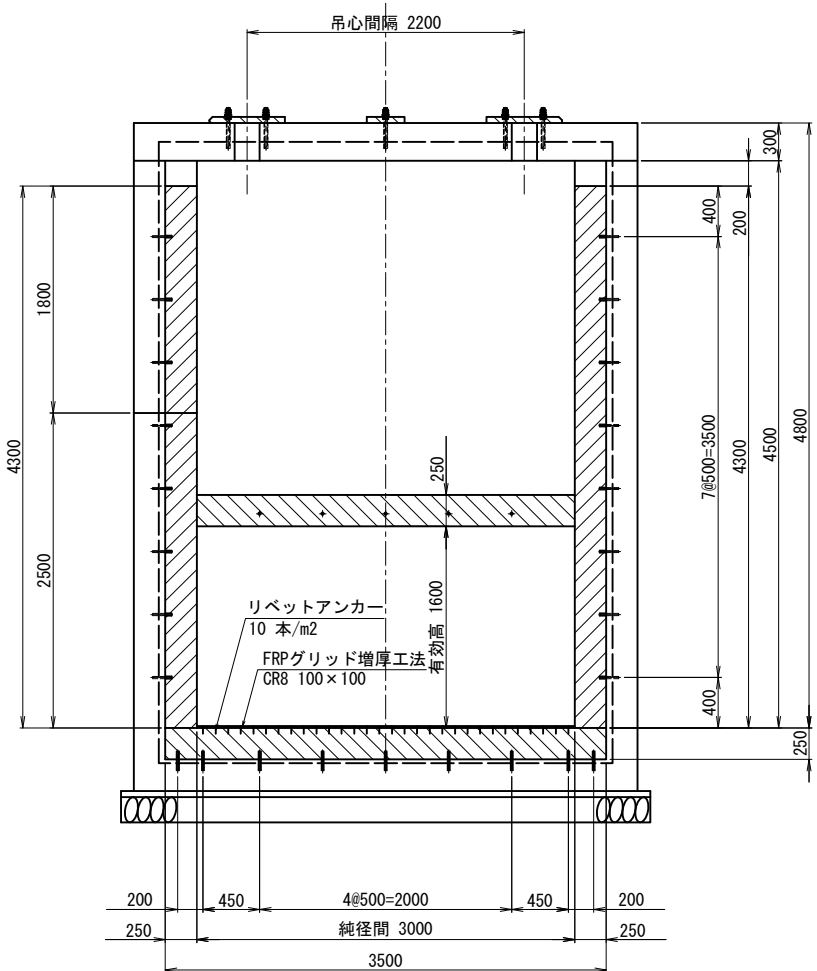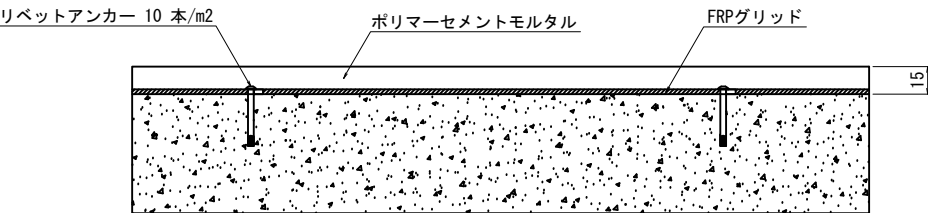

A - A


S=1:30

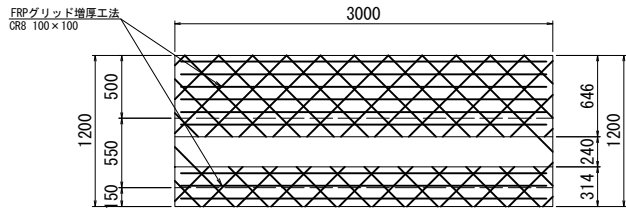

水流

B - B

S=1:10

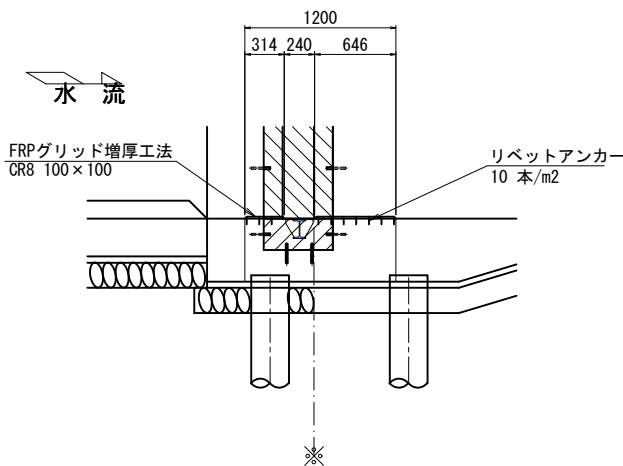




工事名	鬼怒川南部国営施設応急対策事業 幹線水路整備工事(導水幹線水路補修)		
図面名	船玉放流工 制水ゲート 内面補強図		
作成年月日			
縮 尺	図示	図面番号	5 - 4
会社名			
事業所名	関東農政局 栃木南部農業水利事業所		

船玉放流工 放流ゲート 内面補強図

注意事項



1. 特記しない限り構造寸法はmm単位で示す。
2. 内面補強工
 - 下地処理は高圧洗浄(ブラスト)にて行う。
 - 補強材：底版上面 FRPグリッド(CR8)
 - 引張強度：1,400 N/mm²
 - 引張弾性率：100,000 N/mm²
 - 取付け材：リベットアンカー 10 本/m²
 - φ4.8mm、L=29.9mm、ステンレス製
- 増厚工材料：
 - 圧縮強度：30.0 N/mm²以上 (JIS R 5201)
 - 曲げ強度：6.0 N/mm²以上 (JIS R 5201)
 - 引張強度：2.5 N/mm²以上 (JIS A 1113)
 - 付着強度：1.7 N/mm²以上 (建研式)※ 規格値はσ28の値

FRPグリッド施工断面図

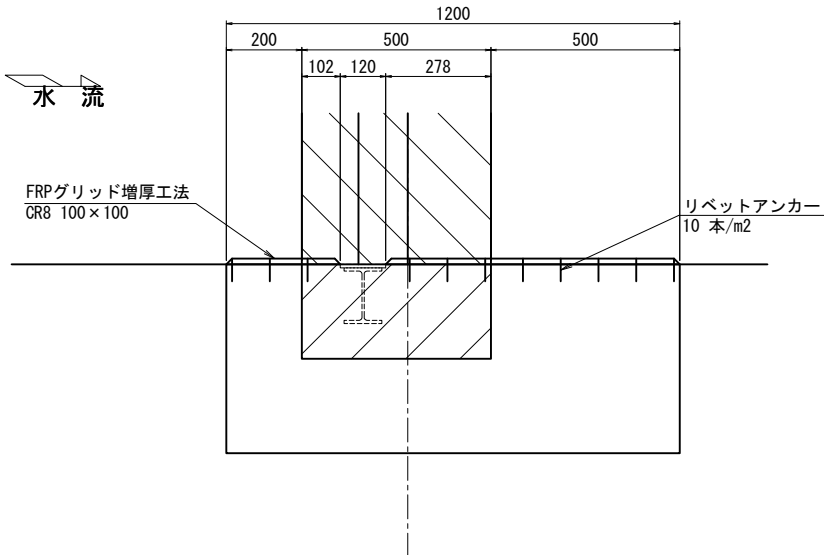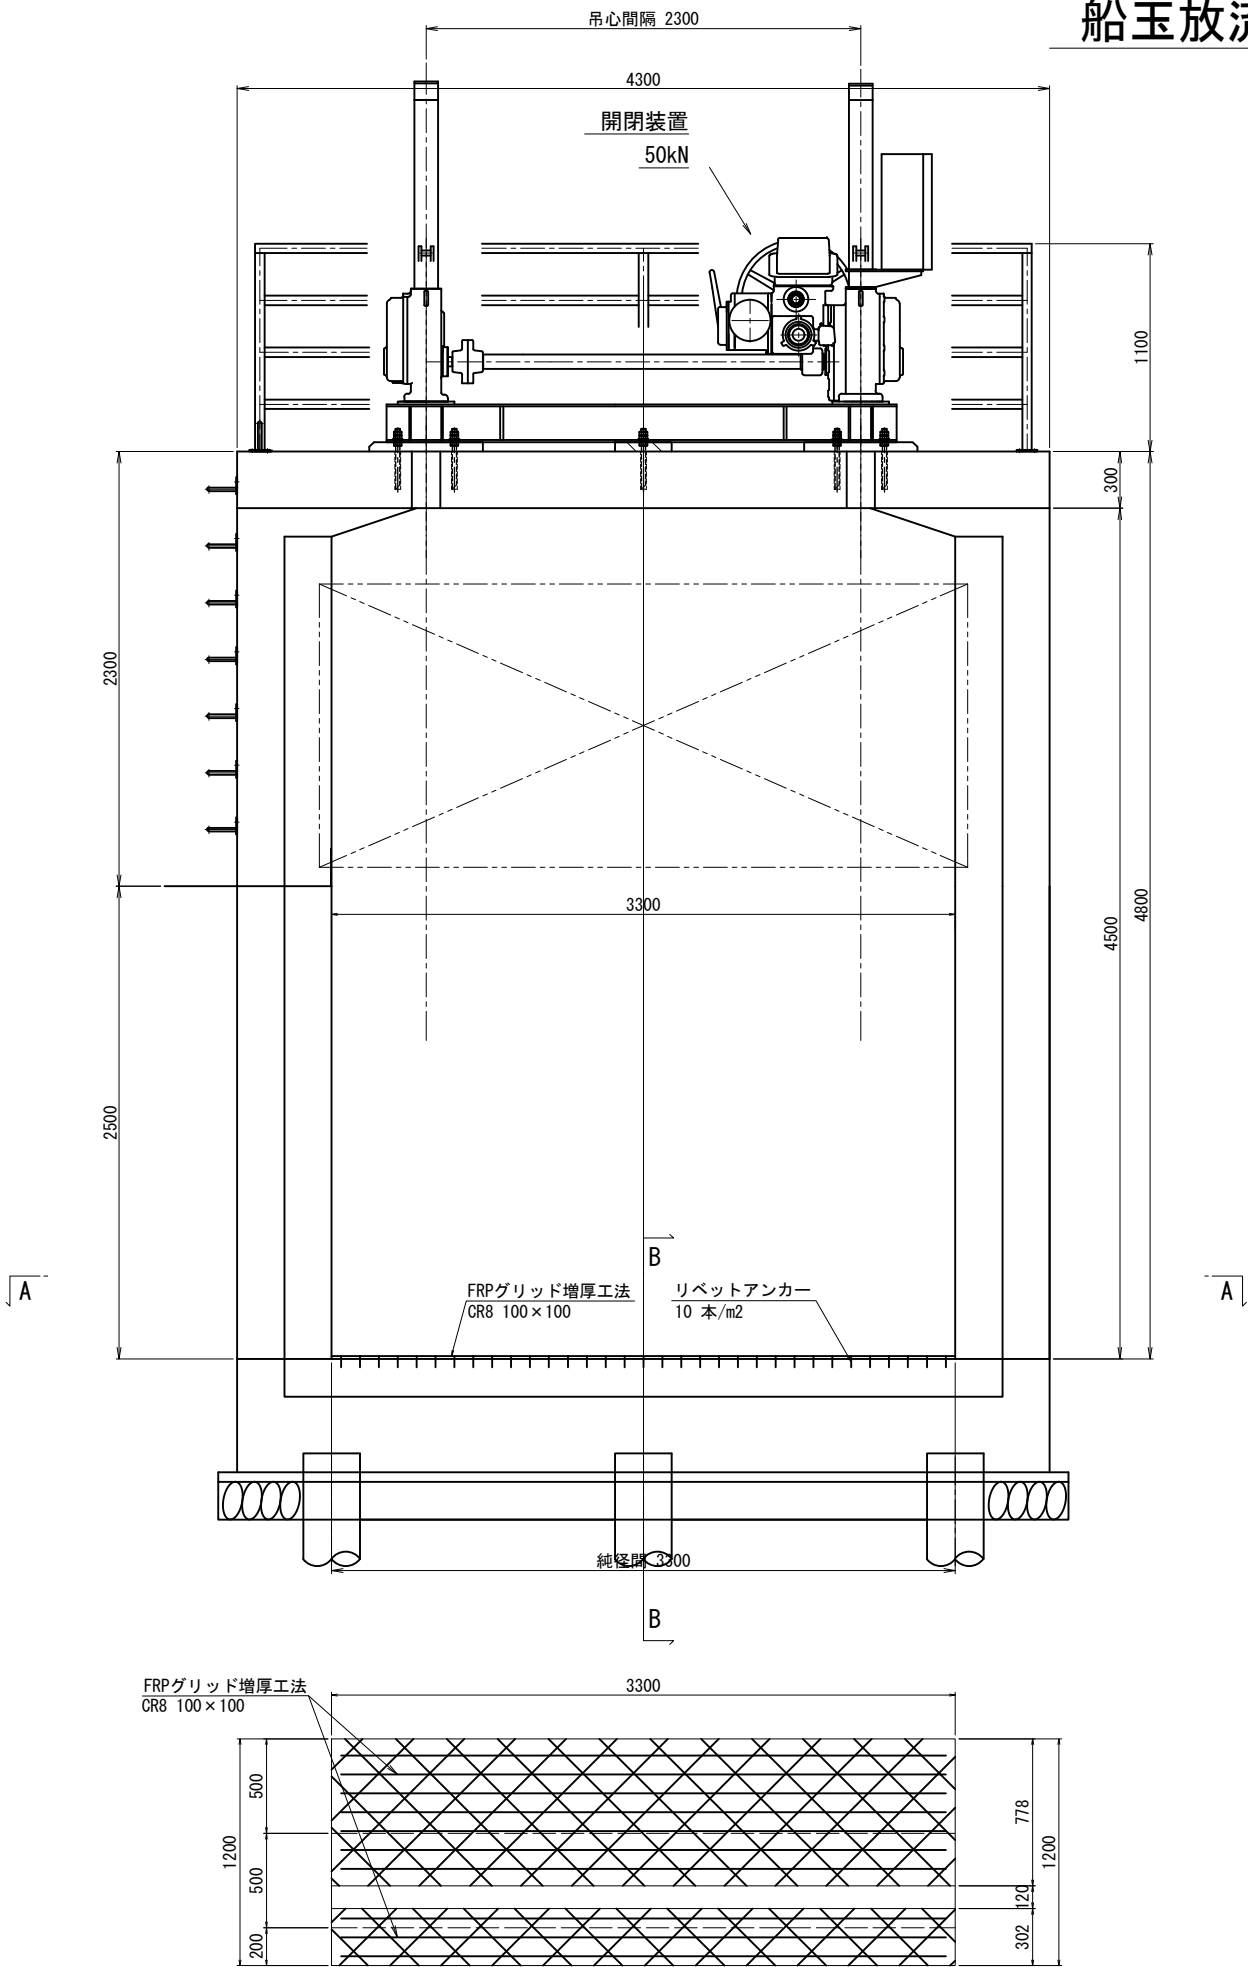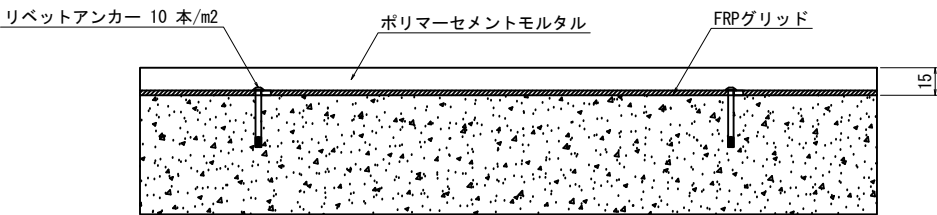






工事名	鬼怒川南部国営施設応急対策事業		
図面名	船玉放流工 放流ゲート 内面補強図		
作成年月日			
縮 尺	図示	図面番号	5 - 5
会社名			
事業所名	関東農政局 栃木南部農業水利事業所		

豊加美分土工 既設全体配置図・一般構造図

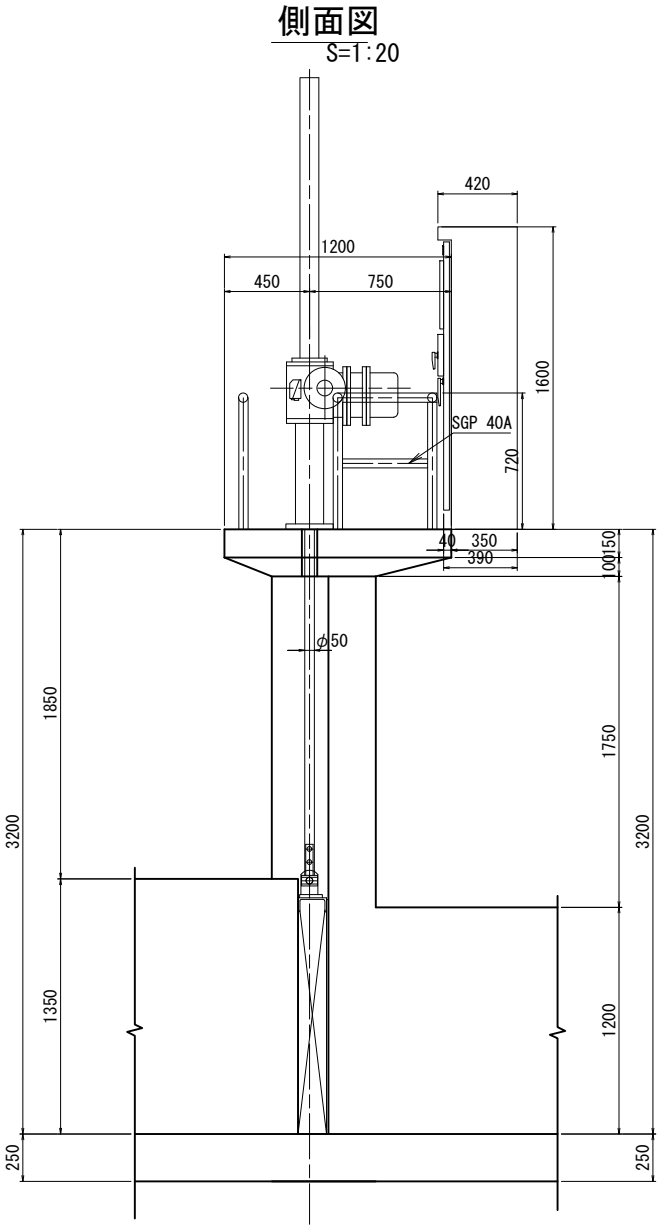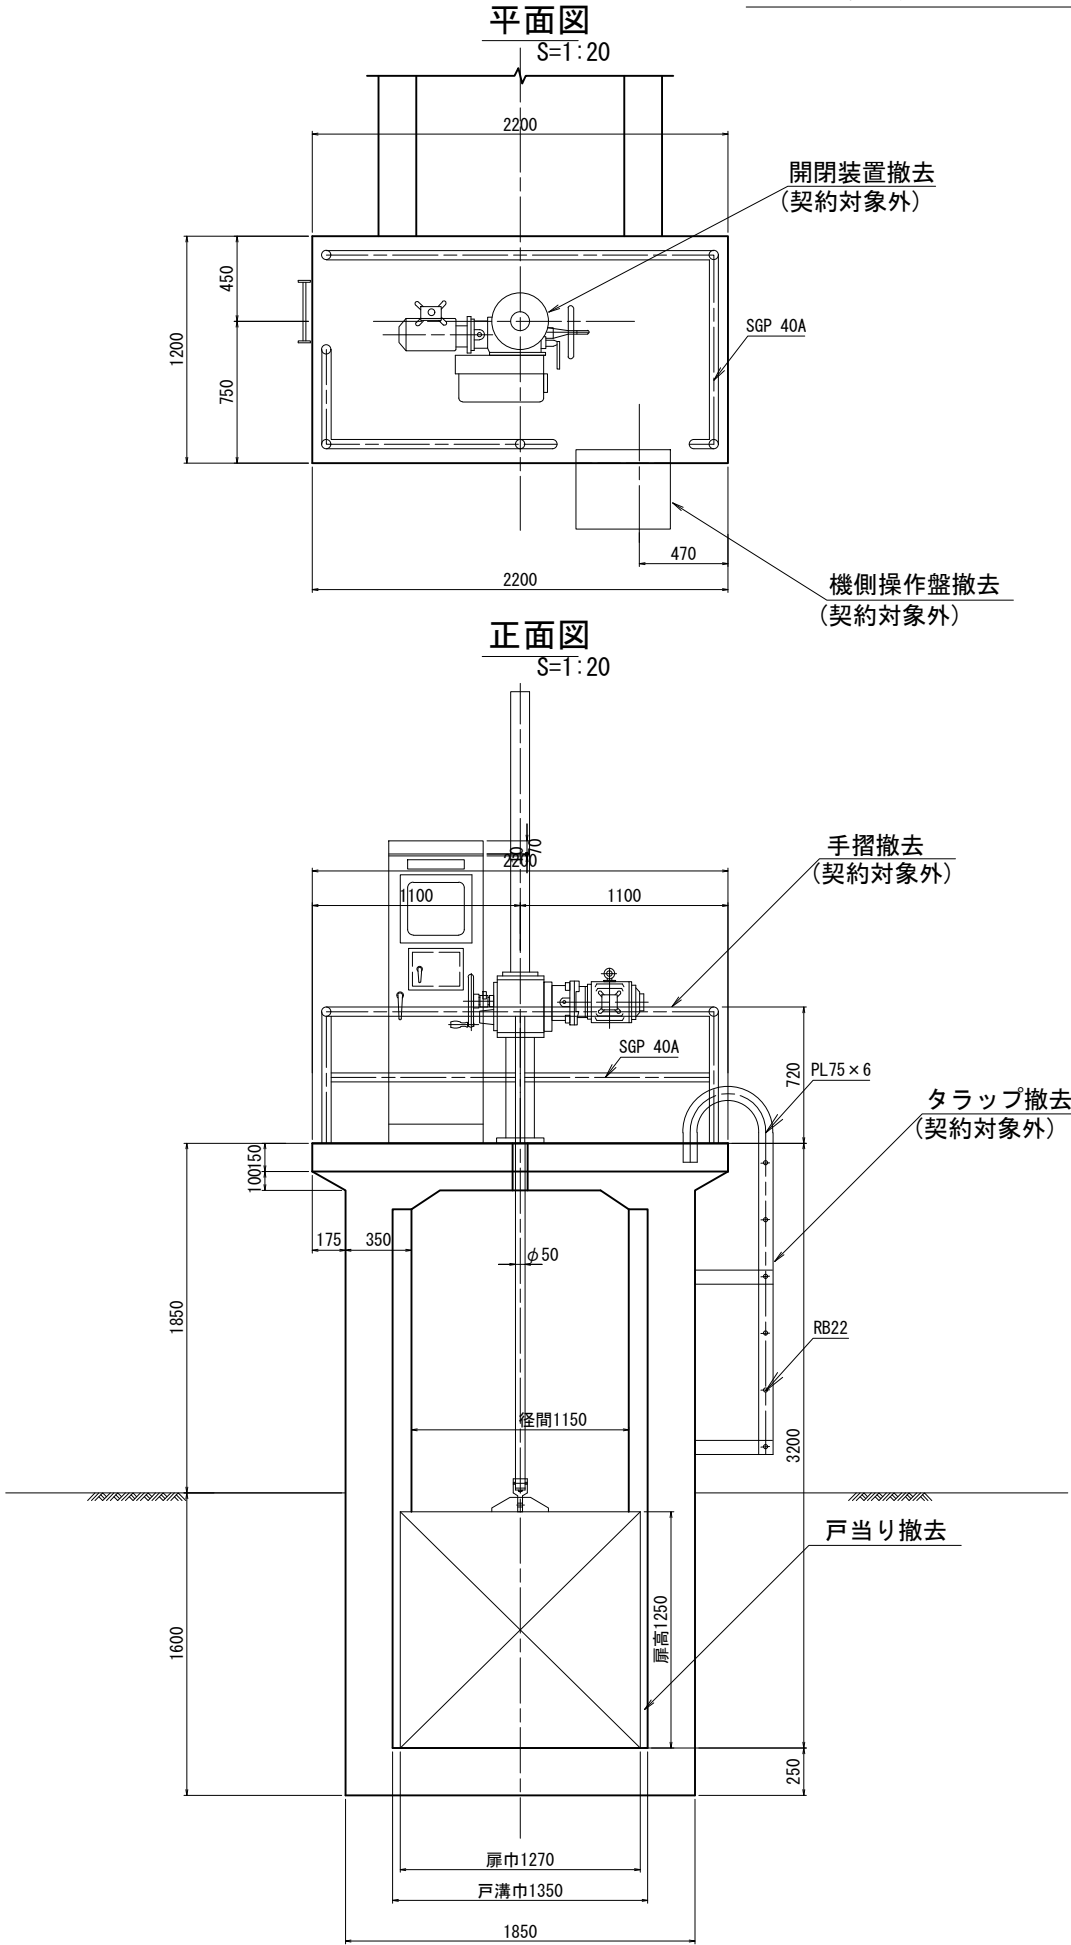


工事名	鬼怒川南部国営施設応急対策事業 幹線水路整備工事(導水幹線水路補修)		
図面名	豊加美分土工 既設全体配置図・一般構造図		
作成年月日			
縮尺	S=1:20	図面番号	6 - 1
会社名			
事業所名	関東農政局 栃木南部農業水利事業所		

豊加美分水エ ハツリ、二次コンクリート図

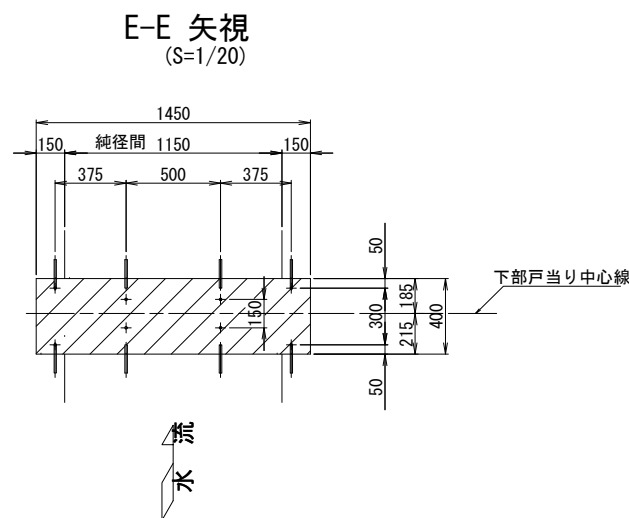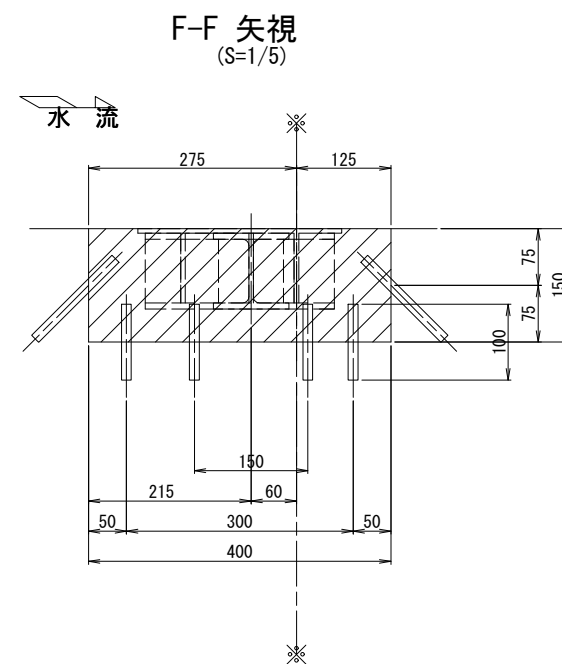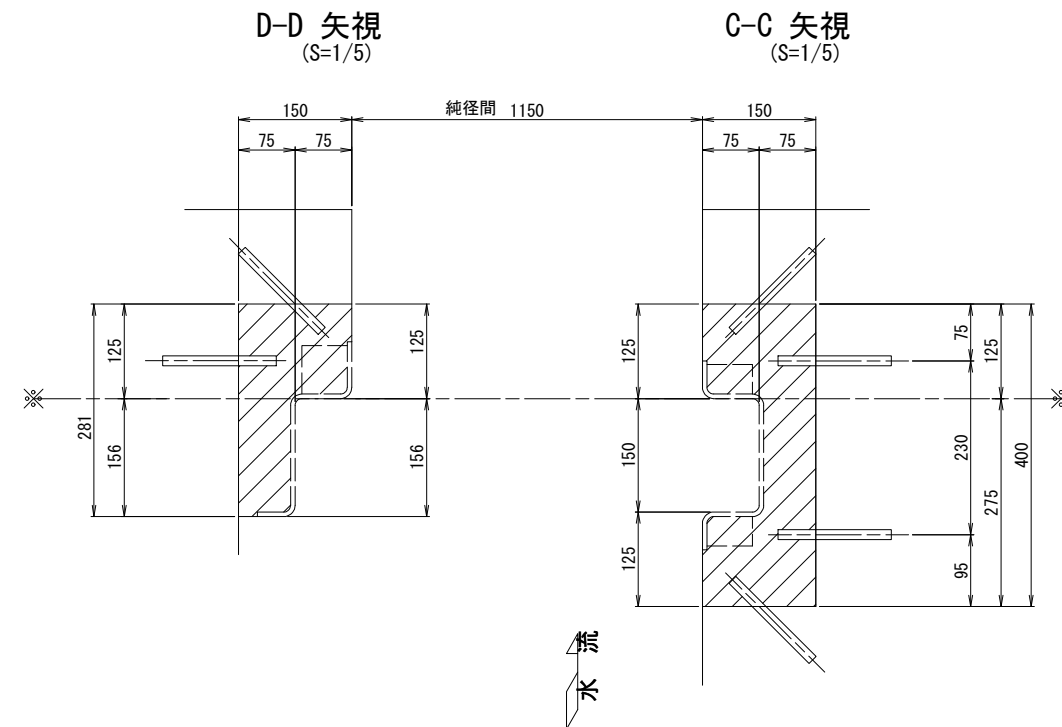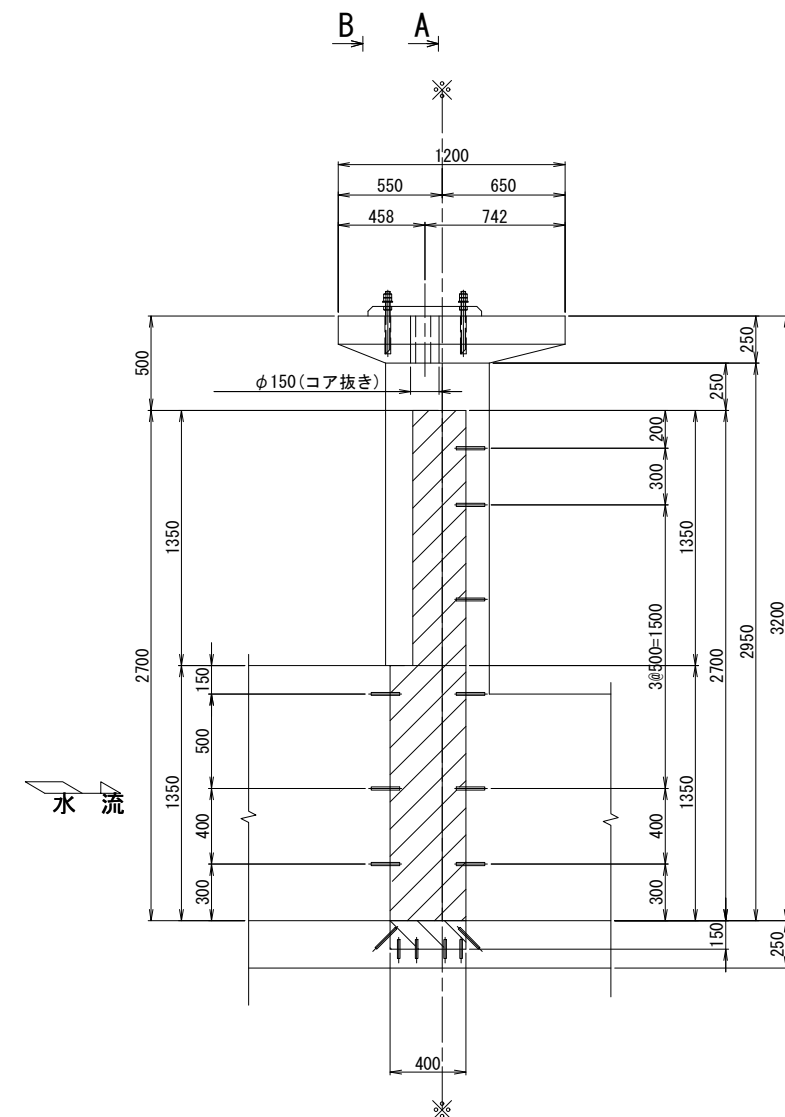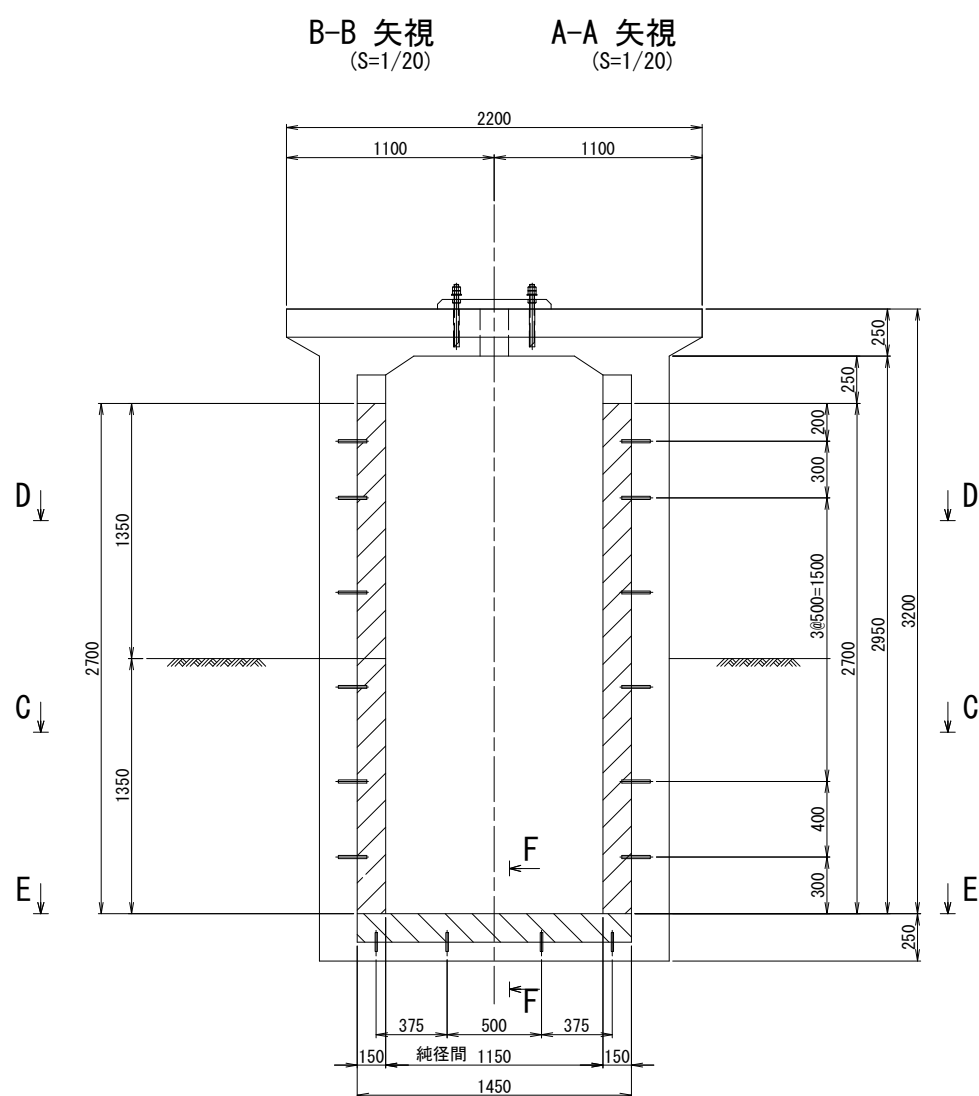


差筋詳細図 (S=1/5)

本数 44本

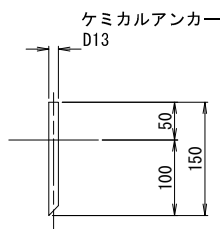

差筋詳細図(底部) (S=1/5)

本数 8本

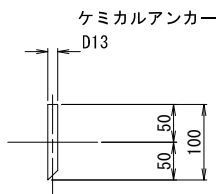

二次コンクリート・はつり

部 材	寸 法	数 量	体 積 m ³
二 次 コ ン ク リ ー ト			
底 部 戸 当 り	0.150 × 0.400 × 1.450	1	0.087
側 部 戸 当 り	0.150 × 0.400 × 1.350	2	0.162
側 部 戸 当 り	-0.075 × 0.150 × 1.350	2	-0.030
側 部 戸 当 り	0.150 × 0.281 × 1.350	2	0.114
側 部 戸 当 り	-0.075 × 0.156 × 1.350	2	-0.032
開 閉 装 置 ア ン カ ー	0.050 × 0.600 × 0.600	2	0.036
二 次 コ ン ク リ ー ト 合 計			0.337
ハ ッ リ			
底 部 戸 当 り	0.150 × 0.400 × 1.450	1	0.087
側 部 戸 当 り	0.150 × 0.400 × 1.350	2	0.162
戸 溝 控 除	-0.075 × 0.150 × 1.350	2	-0.030
側 部 戸 当 り	0.150 × 0.281 × 1.350	2	0.114
戸 溝 控 除	-0.075 × 0.156 × 1.350	2	-0.032
ハ ッ リ 合 計			0.301

注 記

- 1、図中 ※—※ は据付基準線を示す。
- 2、斜線部はハツリ・二次コンクリートを示す。
- 3、二次コンクリートは21N-12-25 (20) BBである。

※ 本工事の契約対象はハツリ、二次コンクリート、戸当り撤去であるが、戸当り金物据付は別途工事である。





工事名	鬼怒川南部国営施設応急対策事業 幹線水路整備工事(導水幹線水路補修)		
図面名	豊加美分水エ ハツリ、二次コンクリート図		
作成年月日			
縮 尺	図示	図面番号	6 - 2
会社名			
事業所名	関東農政局 栃木南部農業水利事業所		

豊加美分水工 内面補強図

注意事項

1. 特記しない限り構造寸法はmm単位で示す。
2. 内面補強工
 - 下地処理は高圧洗浄(ブラスト)にて行う。
 - 補強材：底版上面 FRPグリッド (CR4)
 - 引張強度：1,400 N/mm²
 - 引張弾性率：100,000 N/mm²
 - 取付け材：リベットアンカー 10 本/m²
 - φ4.8mm、L=29.9mm、ステンレス製
- 増厚工材料：
 - 圧縮強度：30.0 N/mm²以上 (JIS R 5201)
 - 曲げ強度：6.0 N/mm²以上 (JIS R 5201)
 - 引張強度：2.5 N/mm²以上 (JIS A 1113)
 - 付着強度：1.7 N/mm²以上 (建研式)※ 規格値はσ28の値

FRPグリッド施工断面図

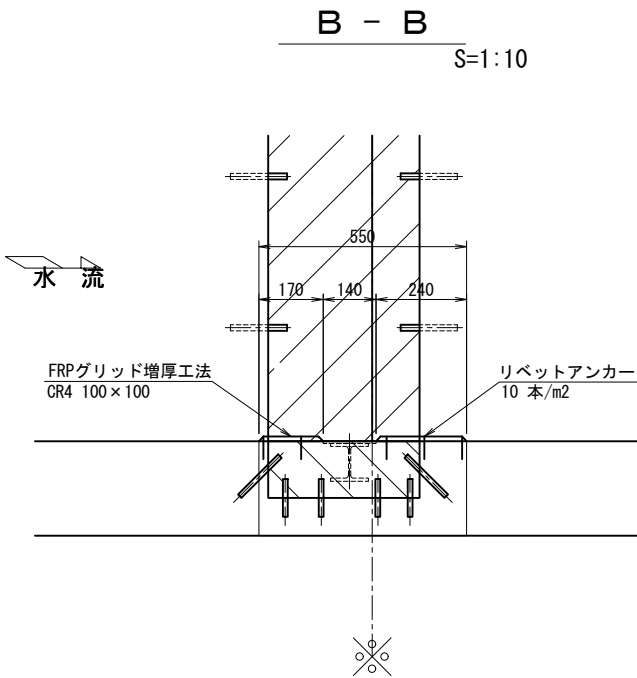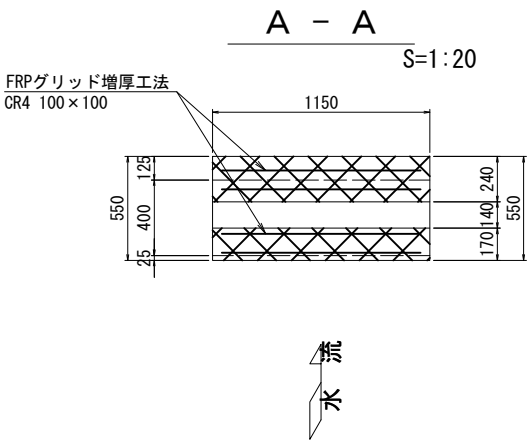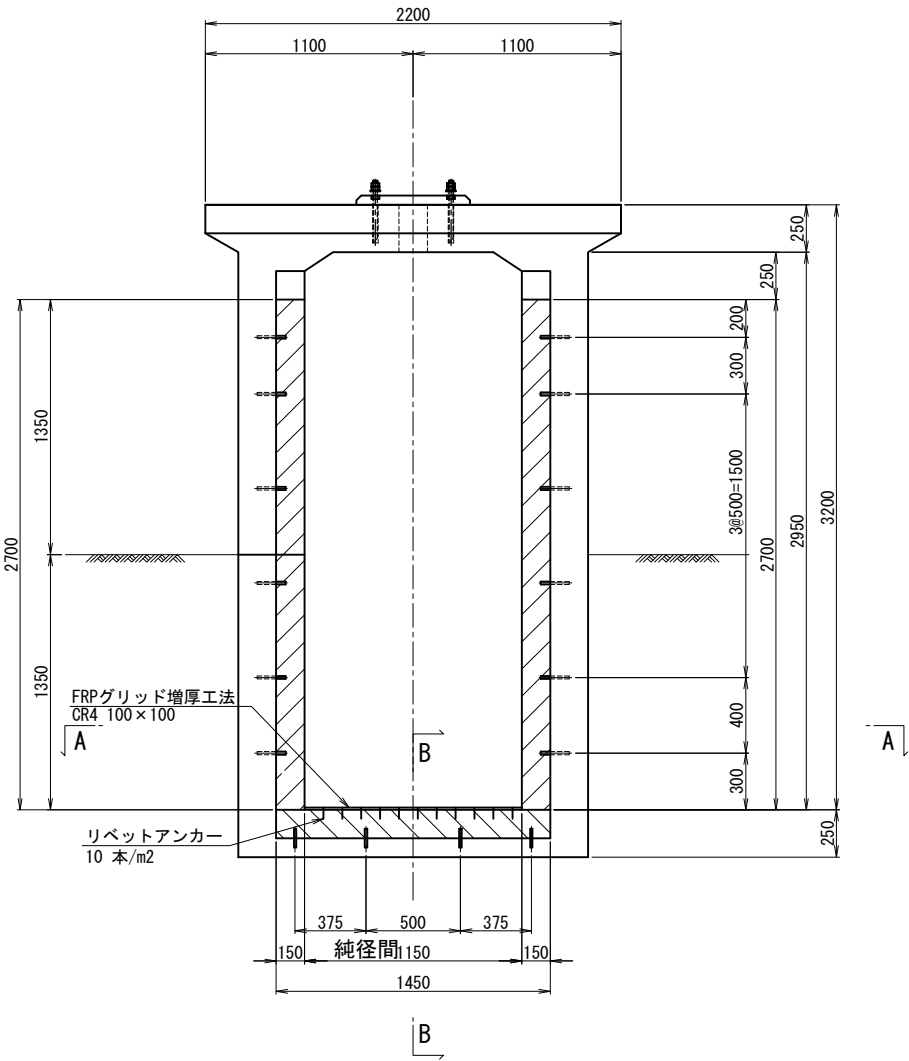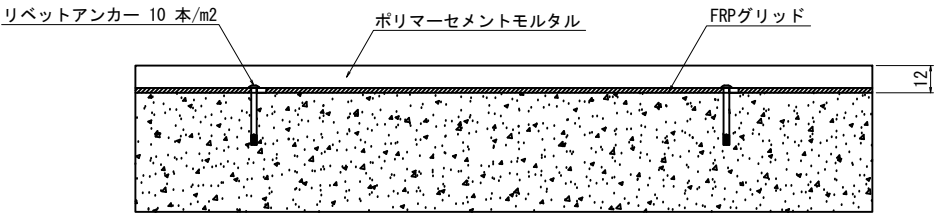


工事名	鬼怒川南部国営施設応急対策事業 幹線水路整備工事(導水幹線水路補修)		
図面名	豊加美分水工 内面補強図		
作成年月日			
縮 尺	図示	図面番号	6 - 3
会社名			
事業所名	関東農政局 栃木南部農業水利事業所		

鷺ノ谷第一分水工 既設一般構造図

(S=1：50)


平面図

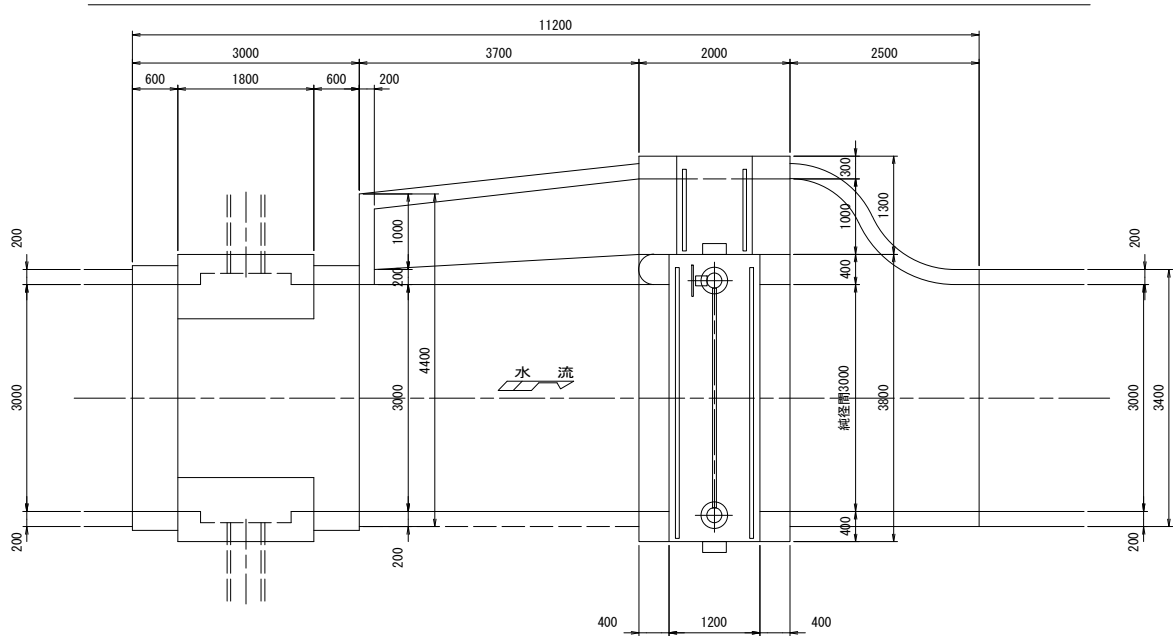


鷺ノ谷第一分水工 鷺ノ谷第一分水工ゲート

設計仕様		
型式	プレートガーダー構造スライドゲート	
純径間×有効高	W 3.000m × H 0.500m	
設置数	1 門	
設計水深	外水	1.356m
	内水	0.000m
操作水深 (開 時)	外水	1.356m
	内水	0.000m
操作水深 (閉 時)	外水	1.356m
	内水	0.000m
数 高	—	
水 密 方 式	前面 3 方ゴム水密	
主 要 部 材	扉体SS400 戸当りSUS304, SS400	
操 作 方 式	機側操作	
開 閉 機	手動スピンドル (2 本吊)	
揚 程	—	
開 閉 荷 重	—	
戸 当 り 高	2.400m	

側面図

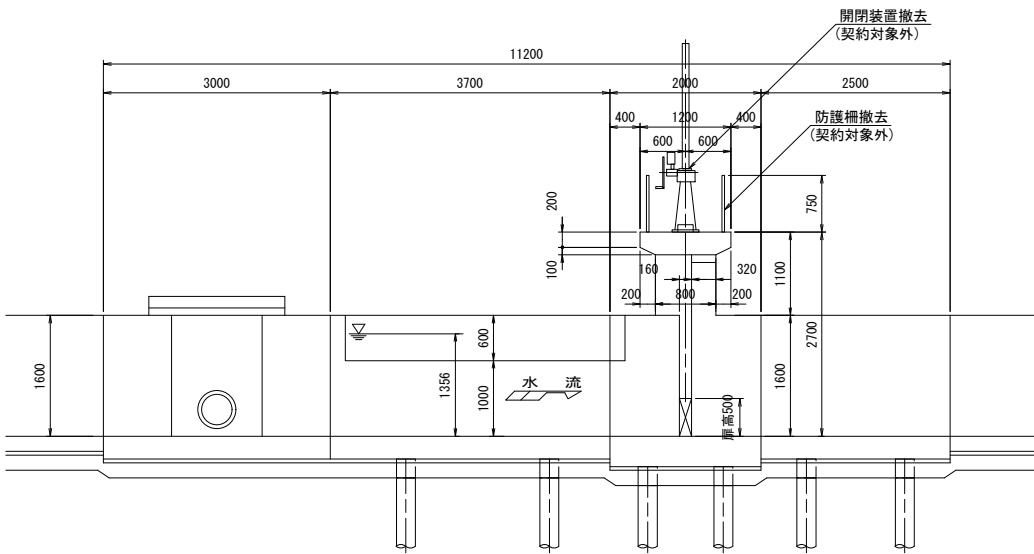


正面図

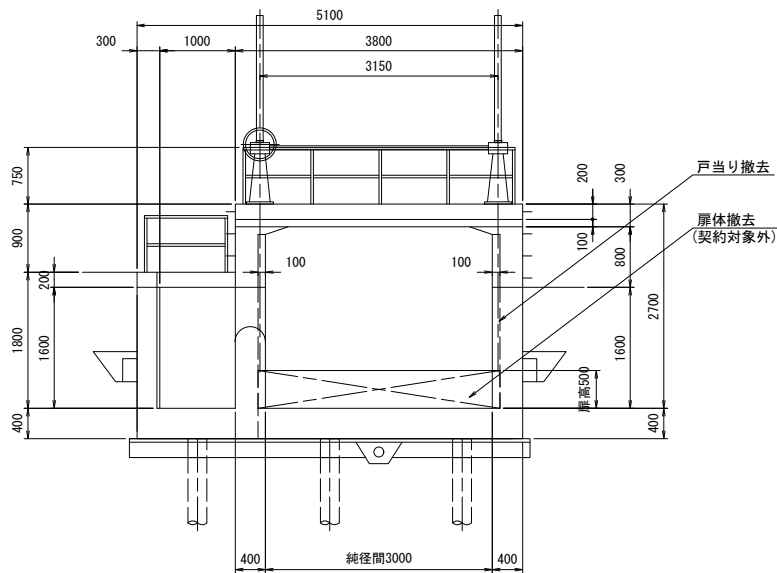


工 事 名	鬼怒川南部国営施設応急対策事業 幹線水路整備工事(導水幹線水路補修)		
図 面 名	鷺ノ谷第一分水工 既設一般構造図		
作成年月日			
縮 尺	S=1:50	図面番号	7 - 1
会 社 名			
事業所名	関東農政局 栃木南部農業水利事業所		

鷺ノ谷第一分水工 ハツリ、二次コンクリート図


平面図 S=1:25

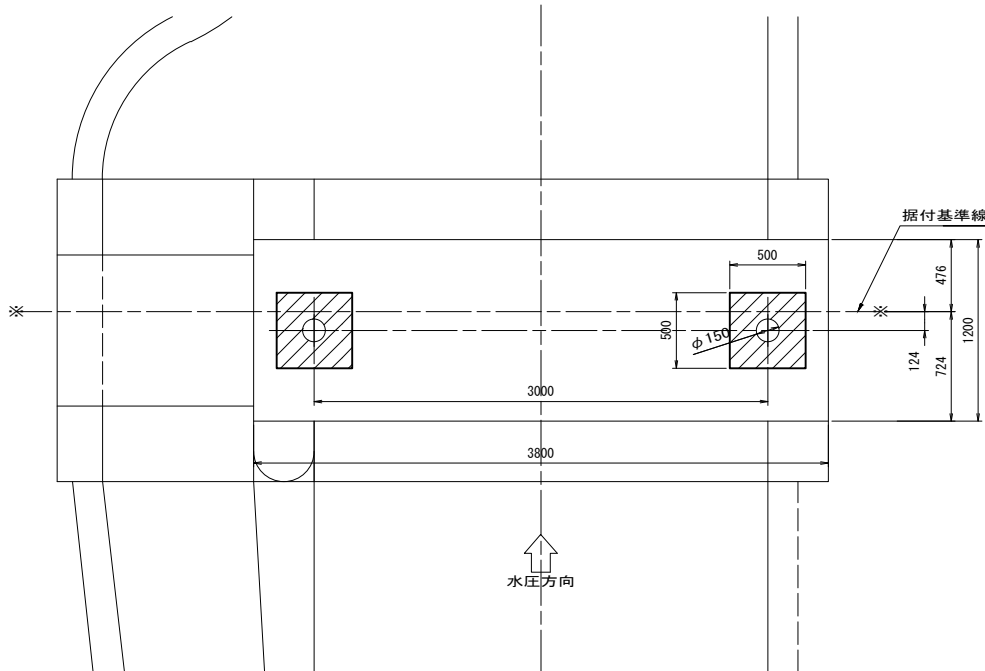


A-A S=1:25

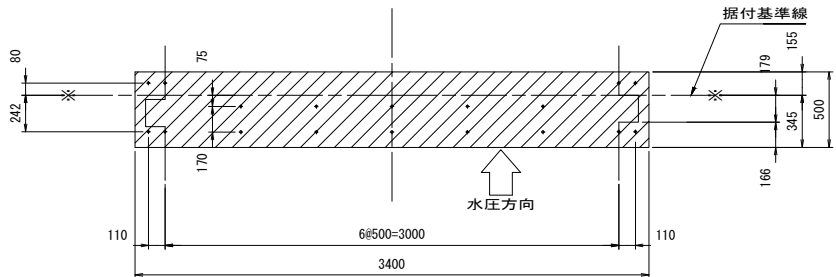


正面図 S=1:25

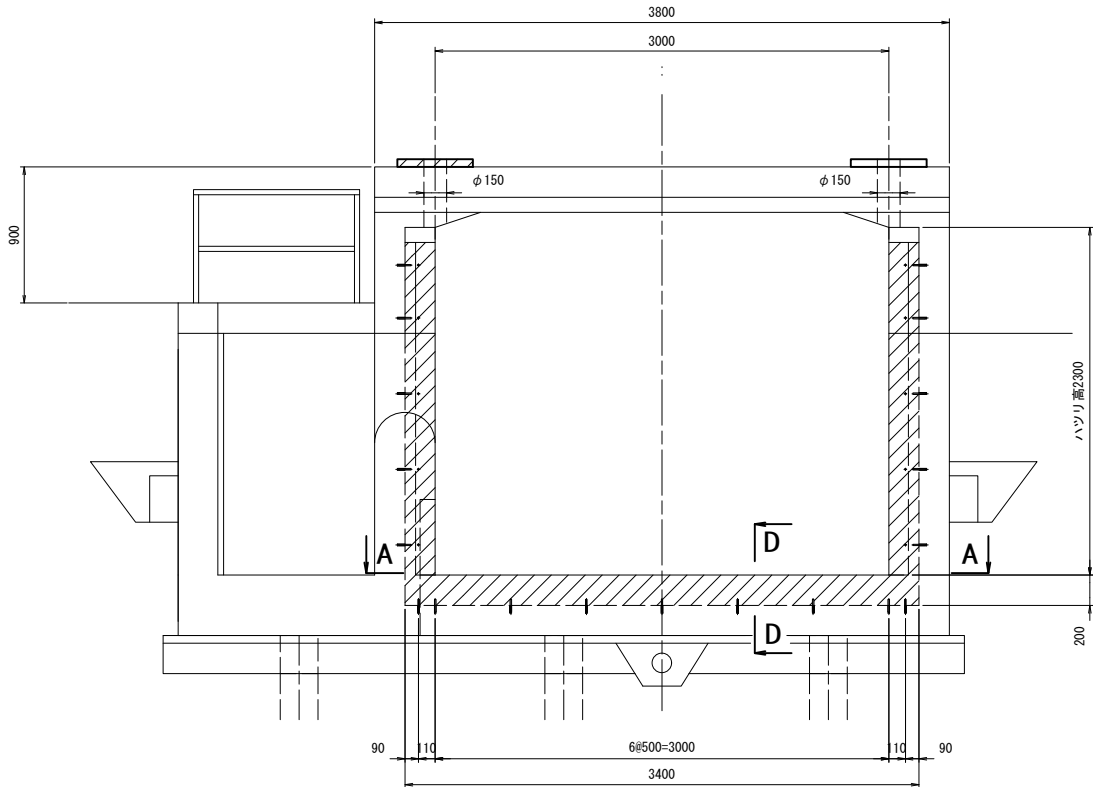


断面図 S=1:25

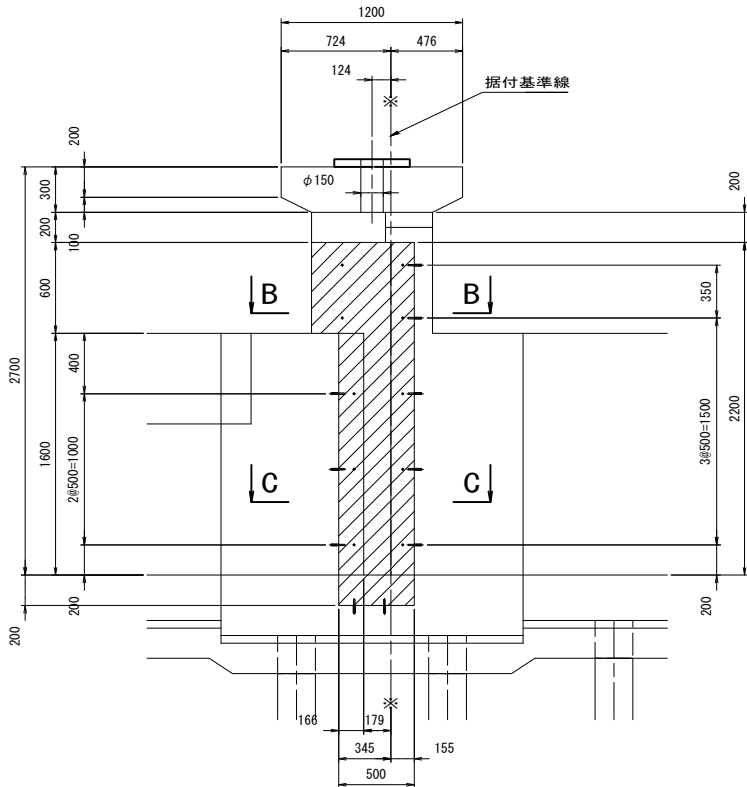


差し筋詳細図 (S=1:6)

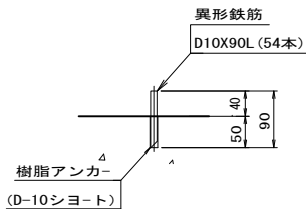


B-B S=1:8

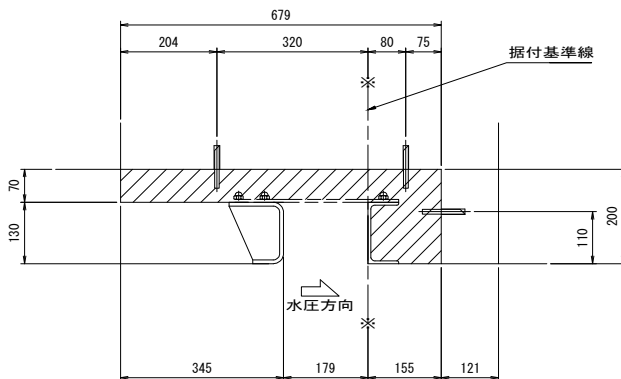

C-C S=1:8

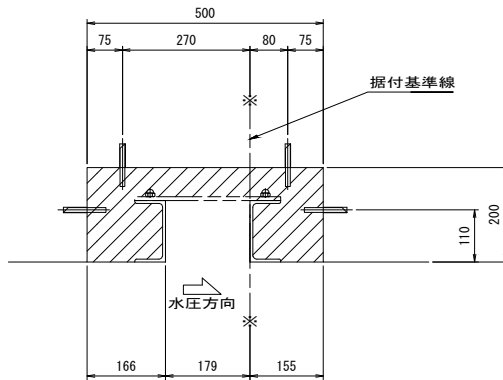

D-D S=1:8

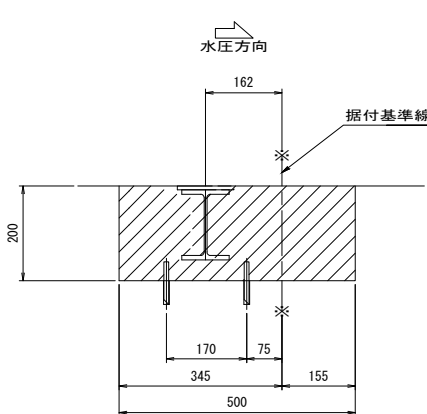

注記


- 規格寸法は参考値とする。
- 寸法は、既設土木図値及び実測値とする。
- 実施工事の場合は再度測定するものとする。
- 部は、ハツリ、二次コン箇所を示す。
- ゲート躯体部に関する土木設備は範囲外とする。
- 二次コンは21N-12-25 (20) BBである。

※ 本工事の契約対象はハツリ、二次コンクリート、戸当り撤去であるが、戸当り金物据付は別途工事である。


工事名	鬼怒川南部国営施設応急対策事業 幹線水路整備工事(導水幹線水路補修)		
図面名	鷺ノ谷第一分水工 ハツリ、二次コンクリート図		
作成年月日			
縮尺	図示	図面番号	7-2
会社名			
事業所名	関東農政局 栃木南部農業水利事業所		

江川狐塚分土工 既設一般構造図
(S=1:50)


平面图

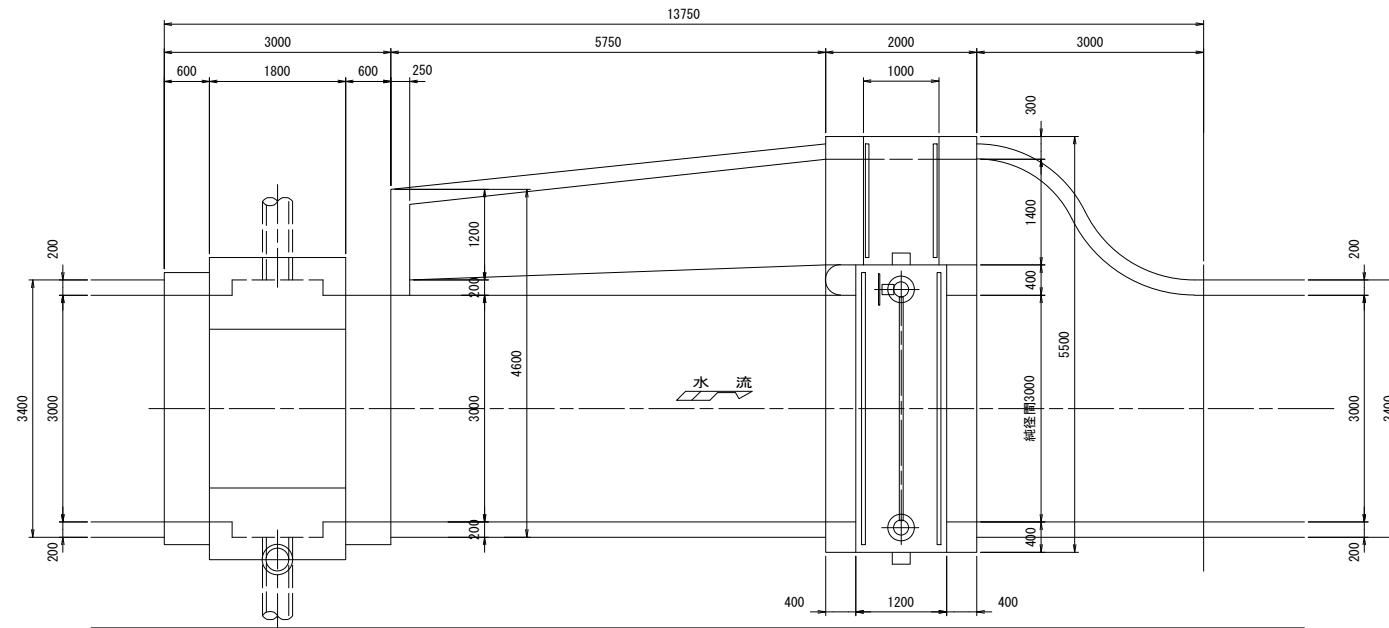

側面図

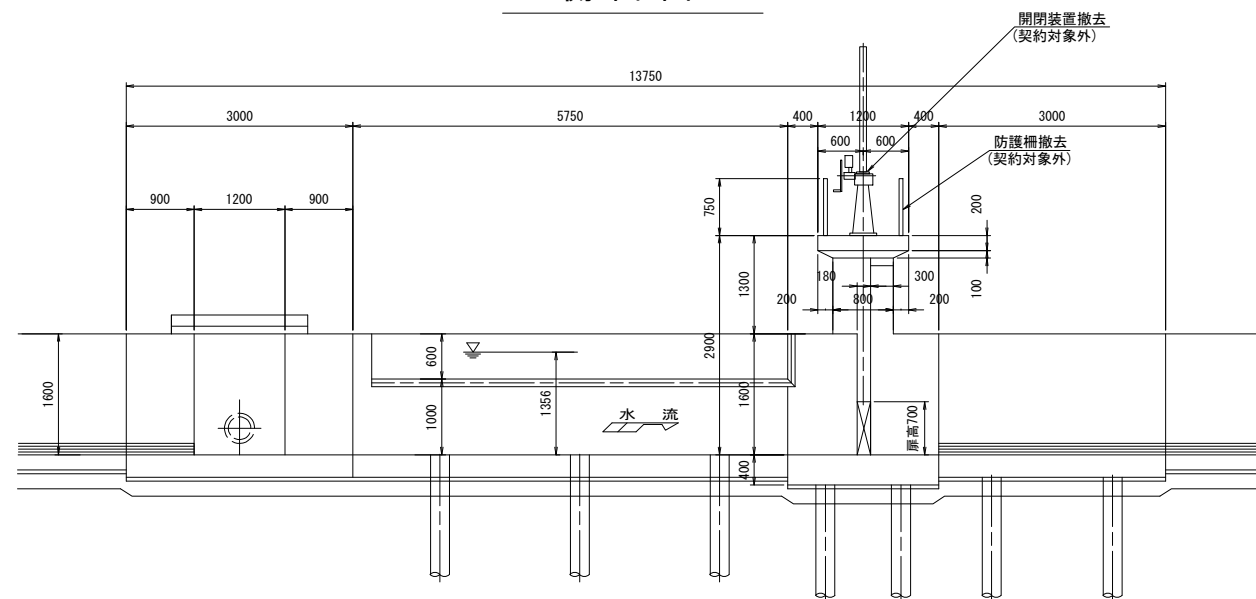

正面図

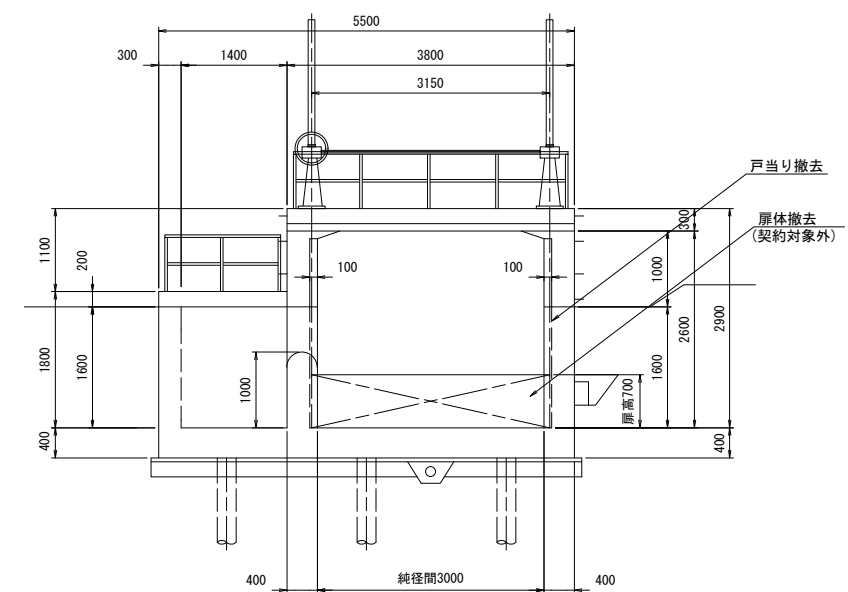


設 計 仕 様	
型 式	プレートガーダー構造スライドゲート
総純開×有効高	W 3.000m × H 0.700m
設 置 数	1 門
設計水深	外水 1.356m 内水 0.000m
操作水深 (開 時)	外水 1.356m 内水 0.000m
操作水深 (閉 時)	外水 1.356m 内水 0.000m
数 高	—
水 密 方 式	前面 3方ゴム水密
主 要 部 材	扉体SS400 戸当りSUS304, SS400
操 作 方 式	機側操作
開 閉 機	手動スピンドル (2本吊)
揚 程	1.600m
開 閉 荷 重	—
戸 当 り 高	2.000m


工 事 名	鬼怒川南部国営施設応急対策事業 幹線水路整備工事(湯水幹線水路補修)		
図 面 名	江川狐塚分水工 既設一般構造図		
作成年月日			
縮 尺	S=1:50	図面番号	8 - 1
会 社 名			
事業所名	関東農政局 栃木南部農業水利事業所		

江川狐塚分水エ ハツリ、二次コンクリート図


平面図 S=1:25

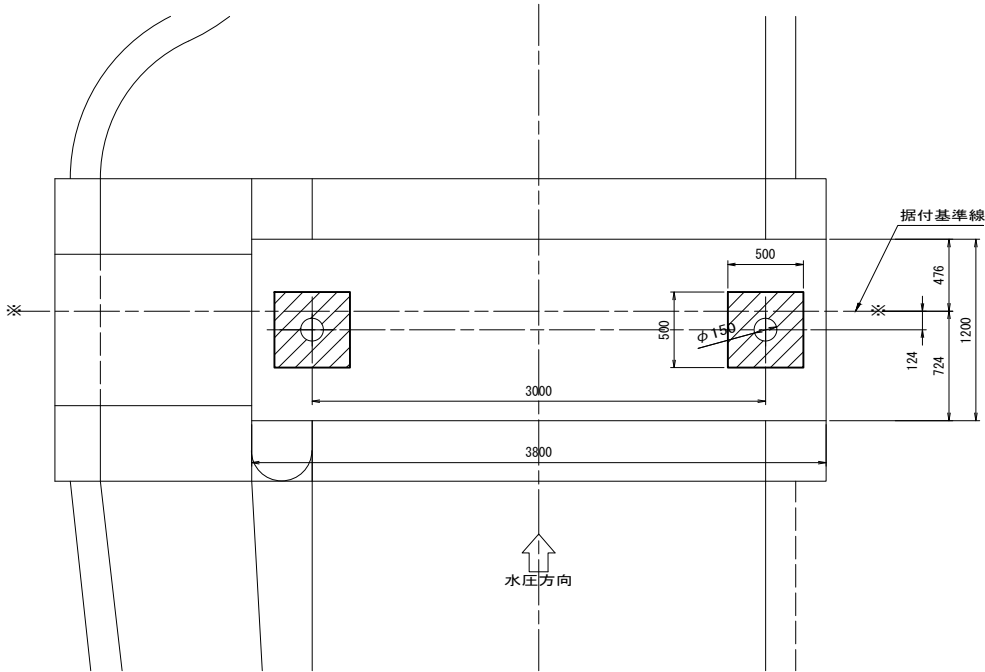


A - A S=1:25

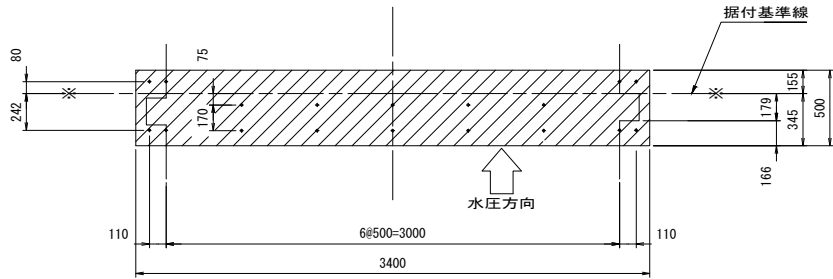


正面図 S=1:25

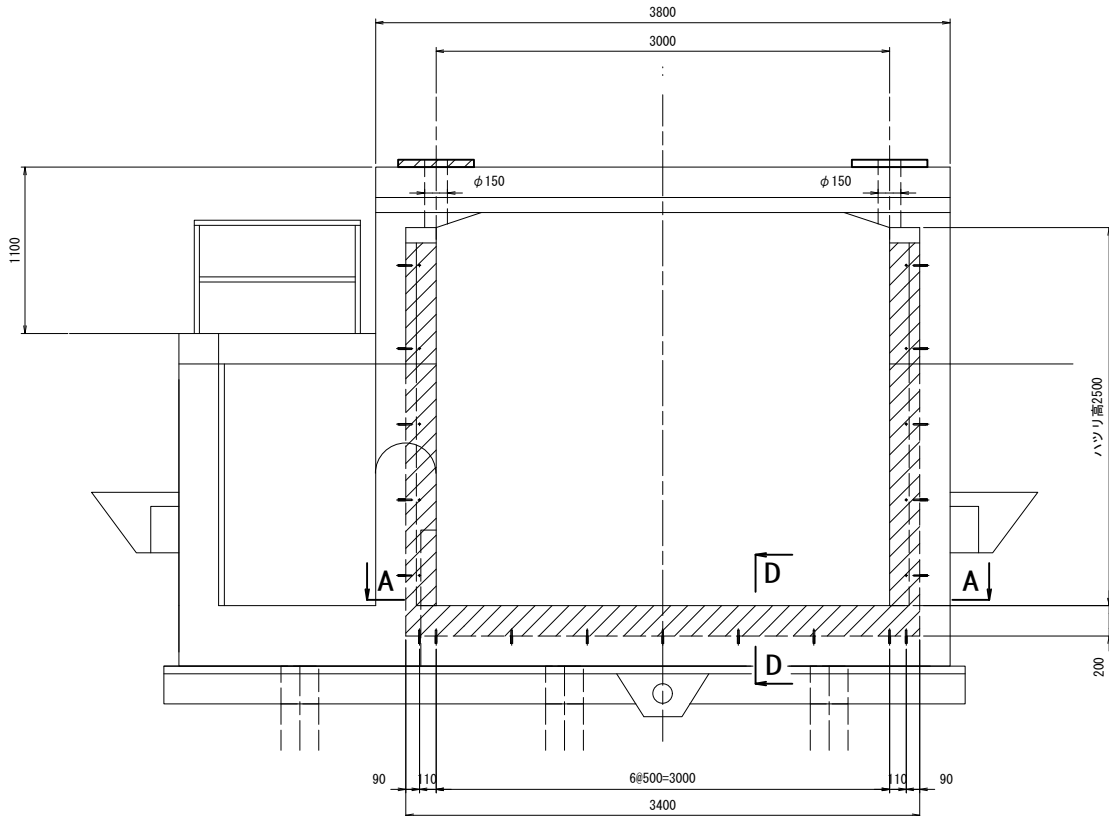


土木数量表 (1門分)			
ハツリ	側部	{ (0.20X0.50-0.18X0.10) X1.60+ (0.679X0.20-0.50X0.10) X0.90} X2	= 0.42 m³
	下部	3.40X0.50X0.20	= 0.34 m³
	ハツリ合計		0.76 m³
二次コン	側部	{ (0.20X0.50-0.179X0.13) X1.60+ (0.679X0.20-0.524X0.13) X0.80} X2	= 0.35 m²
	下部	3.40X0.50X0.20	= 0.34 m³
	二次コン合計		0.69 m²

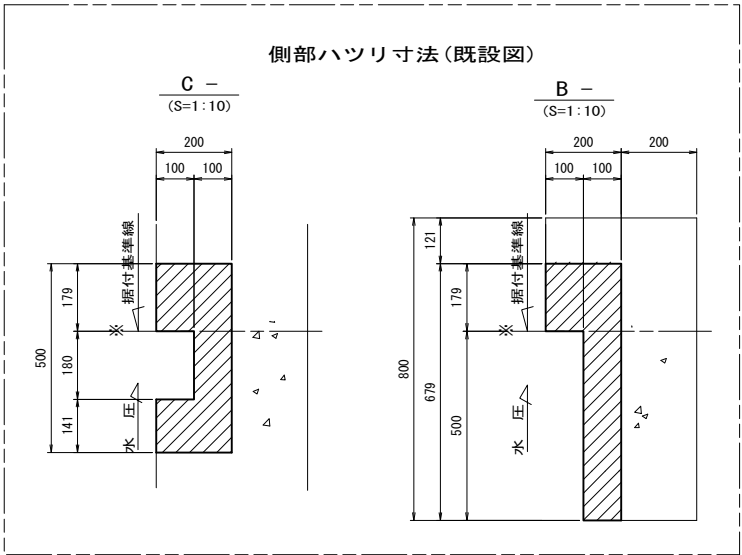


B - B S=1:8

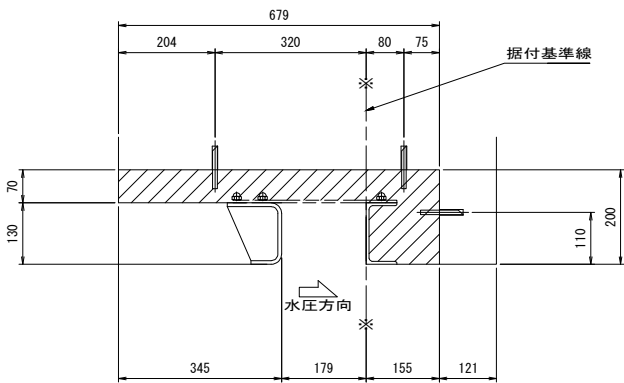

C - C S=1:8

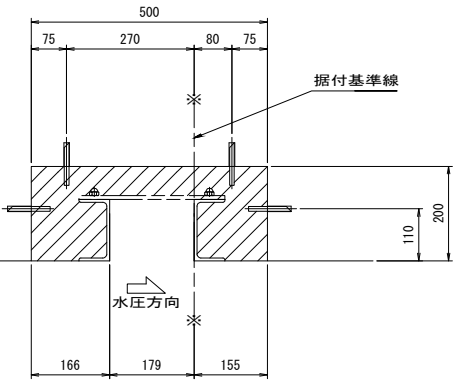

D - D S=1:8

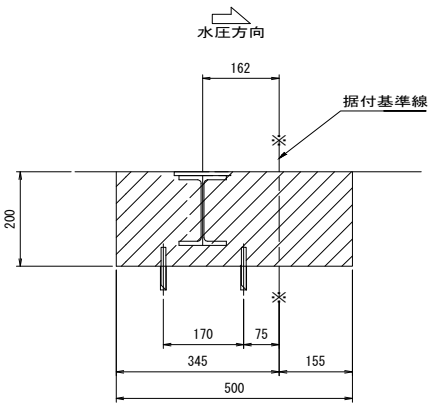


注記

- 規格寸法は参考値とする。
- 寸法は、既設土木図値及び実測値とする。
- 実施工事の場合は再度測定するものとする。
- 斜線部は、ハツリ、二次コン箇所を示す。
- ゲート躯体部に関する土木設備は範囲外とする。
- 二次コンは21N-12-25 (20) BBである。

※ 本工事の契約対象はハツリ、二次コンクリート、戸当り撤去であるが、戸当り金物据付は別途工事である。

差し筋詳細図

(S=1:6)

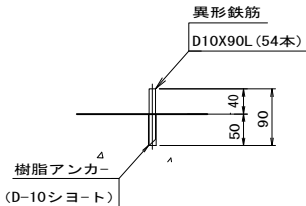

工事名	鬼怒川南部国営施設応急対策事業		
図面名	江川狐塚分水エ		
作成年月日	ハツリ、二次コンクリート図		
縮尺	図示	図面番号	8 - 2
会社名			
事業所名	関東農政局 栃木南部農業水利事業所		