



S=1:10000

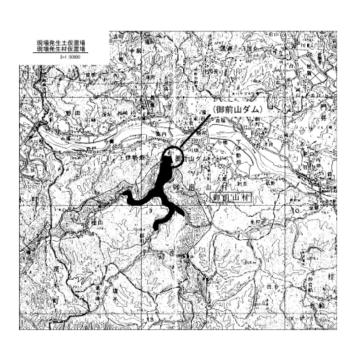


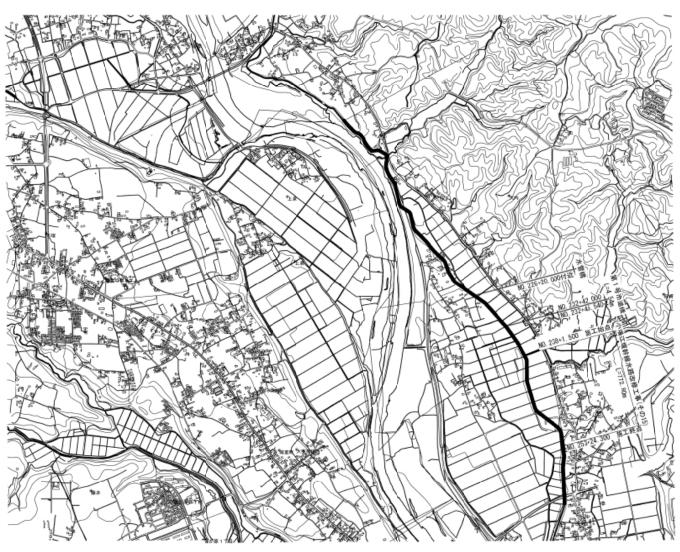





電子地形図25000 (国土地理院) を加工して作成

	I # 4	全和7年度 測5 小項工程を	[川沿岸農業水利 柳水路改修工事	事業 (二期) (その15)
	回 東 6		第工位置図	
6	0.化年月日			
	縮 尺	5=1:10000	図面書号	1
Г	会社 6			
	事業所名	際東農政局	那河川沿岸農業	水利事業所

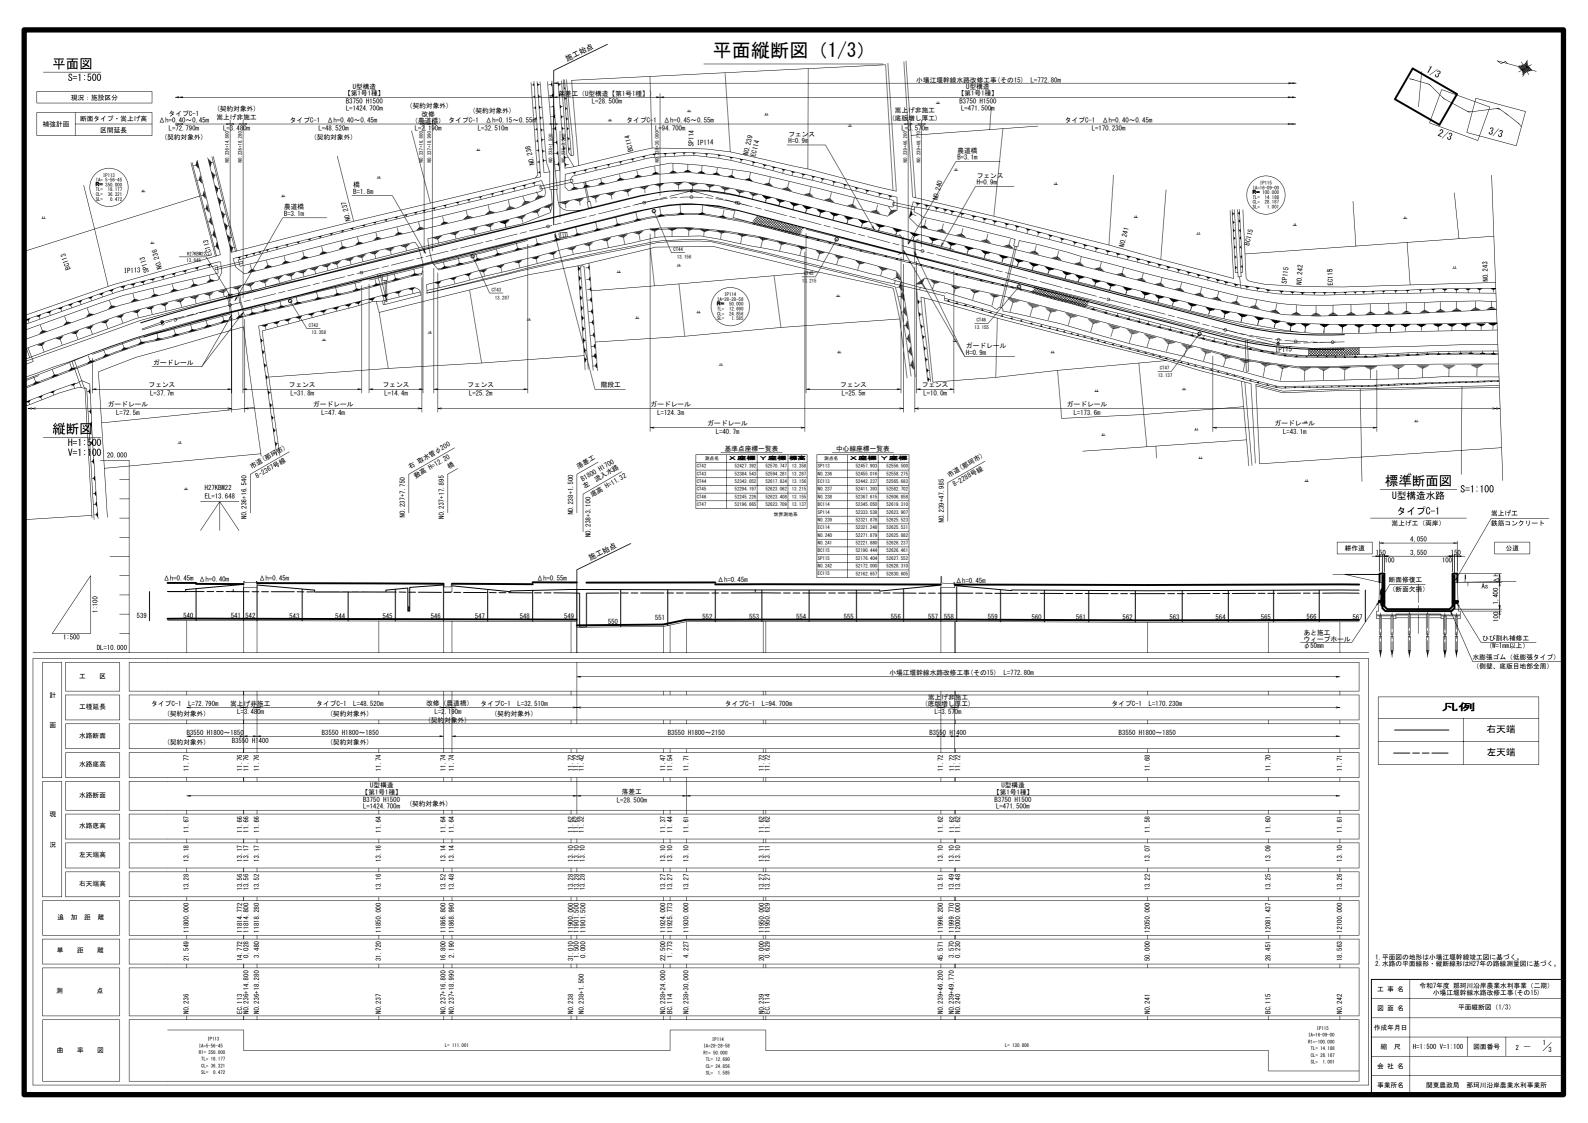

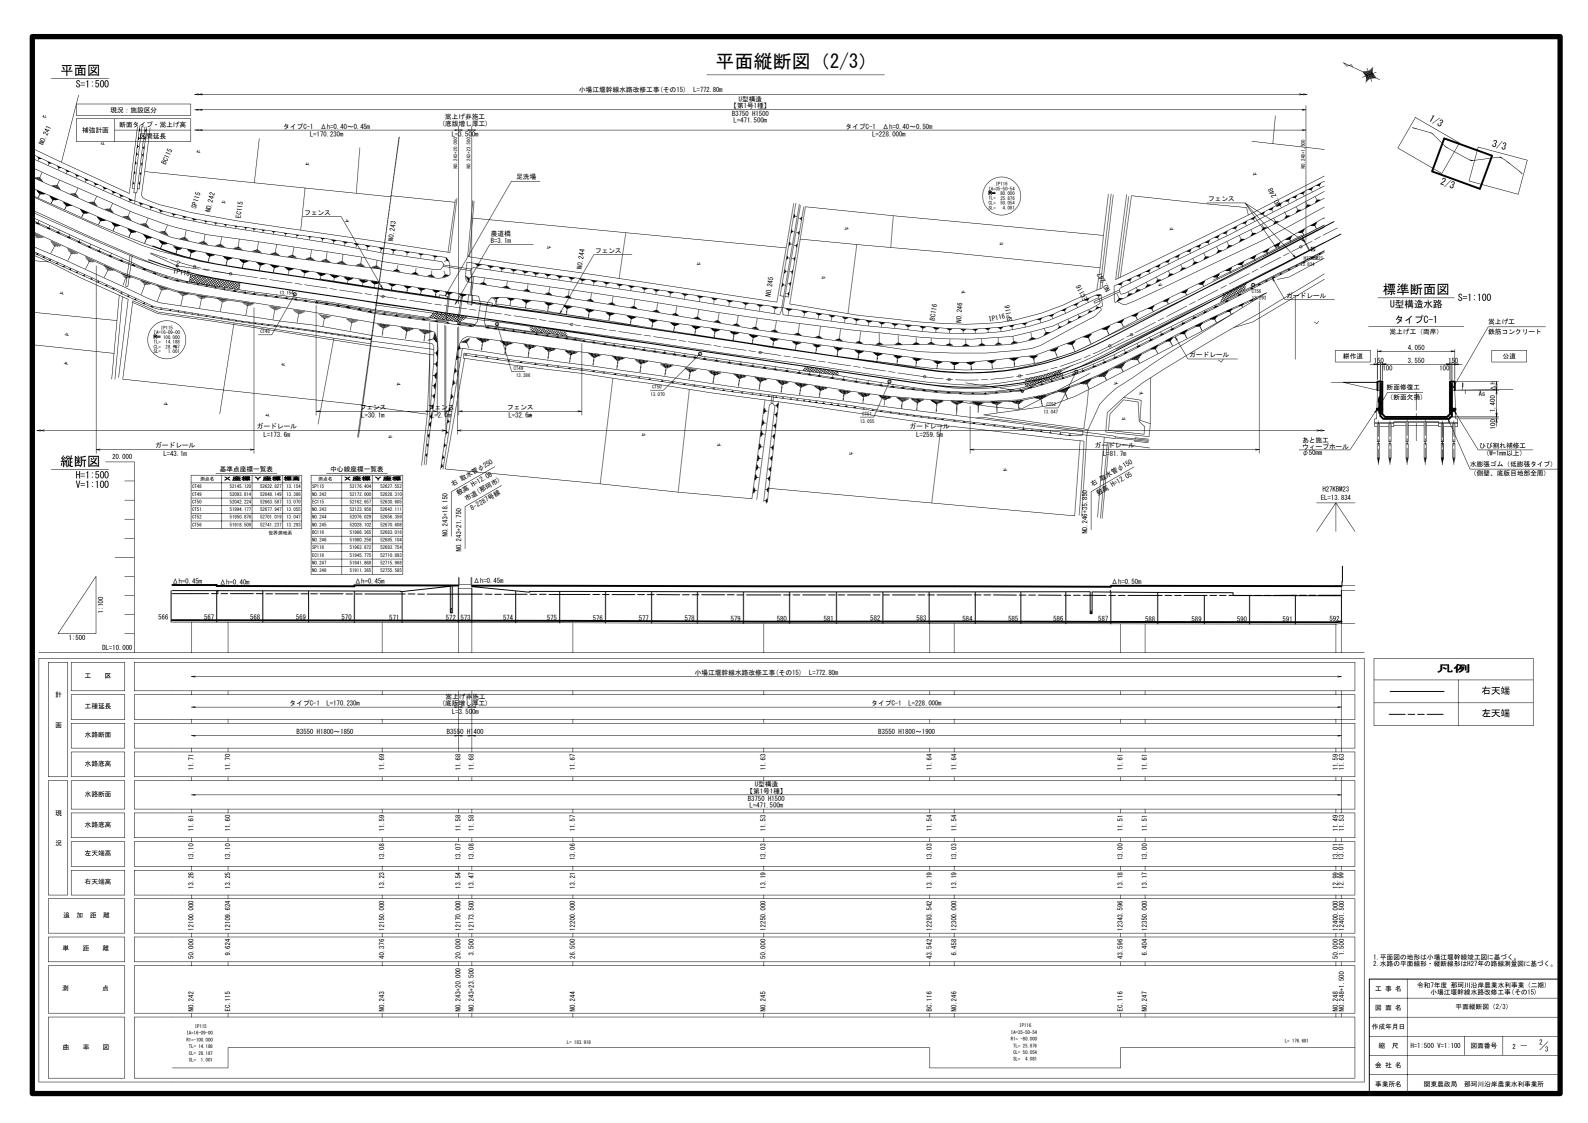

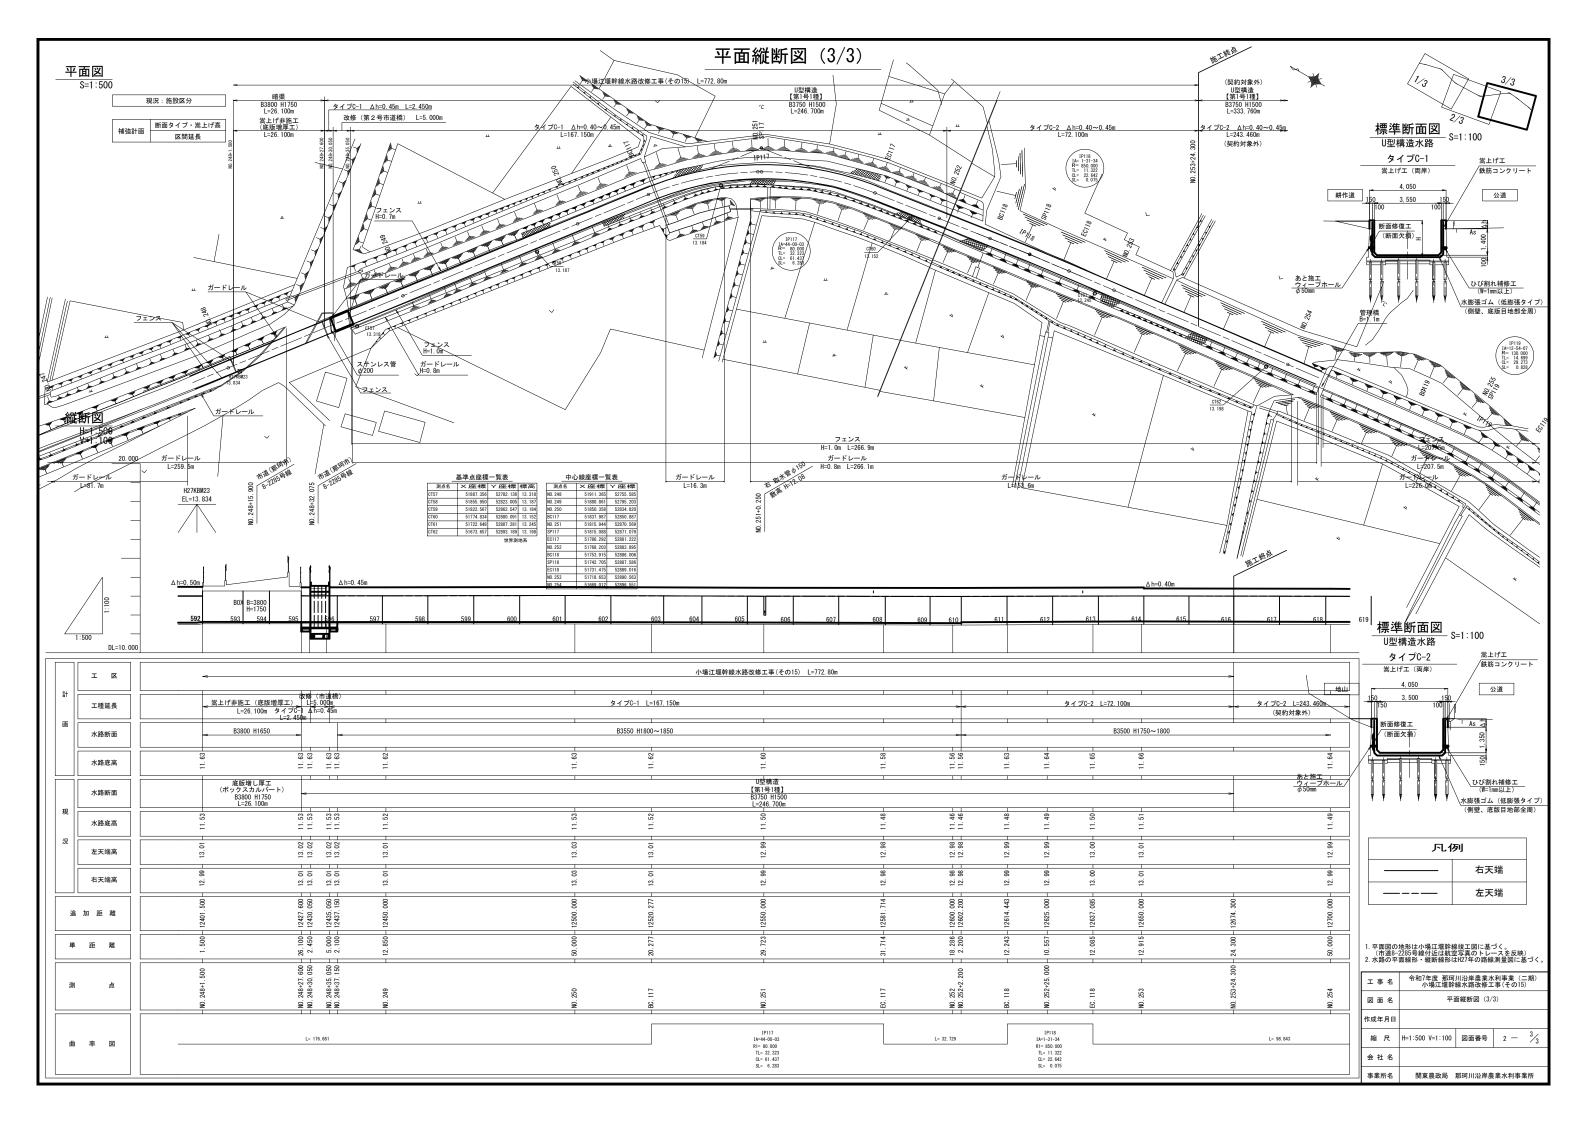


横断図(1/3)

- S=1:100

No. 239+48. 00

GH=13. 61 FH=

嵩上げ非施工

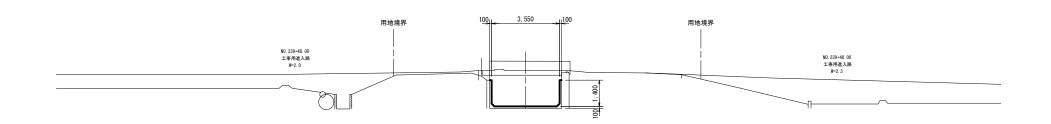


DL=7. 00

NO. 243+22. 00

GH=13. 60 FH=

嵩上げ非施工

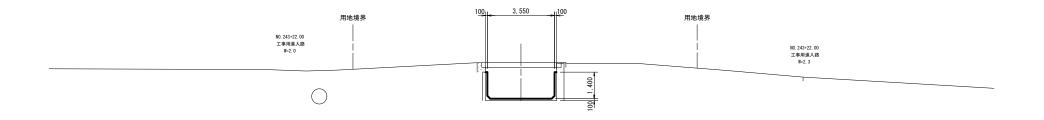


工事名	令和7年度 那珂川沿岸農業水利事業 (二期) 小場江堰幹線水路改修工事(その15)			
図面名	横断図 (1/3)			
作成年月日				
縮尺	S=1:100	図面番号	3 —	1/3
会社名				
事業所名	関東農政局	那珂川沿岸農	業水利事業	所

横断図 (2/3)

— S=1:100

NO. 246 GH=11. 54 FH=11. 64


U型構造 タイプC-1

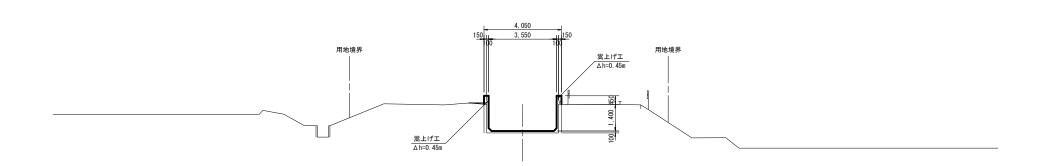

DL=7. 00

NO. 248+15. 00 GH=13. 74 FH=

嵩上げ非施工

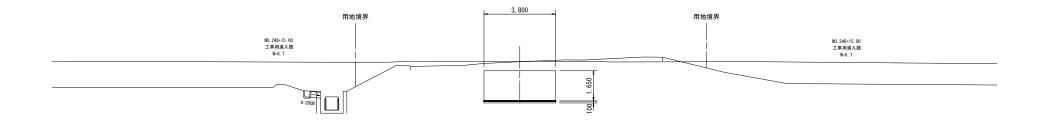

工事名	令和7年度 那珂 小場江堰幹	川沿岸農業水 線水路改修工	利事業 (二 事(その15	二期))
図面名	:	横断図 (2/3)		
作成年月日				
縮尺	S=1:100	図面番号	3 —	2/3
会社名				
事業所名	関東農政局	那珂川沿岸農	業水利事業	削


DL=7. 00

横断図(3/3)

- S=1:100


NO. 251 GH=11. 50 FH=11. 60

U型構造 タイプC-1

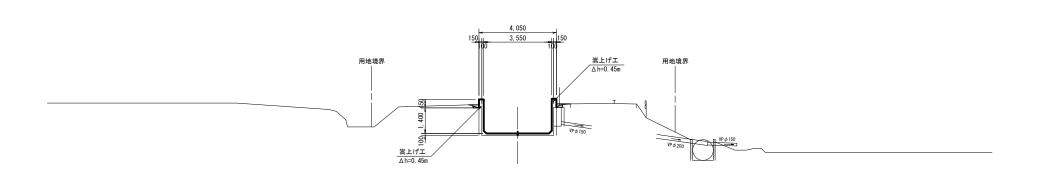

> GH=11. 45 FH=11. 60

U型構造 タイプC-2

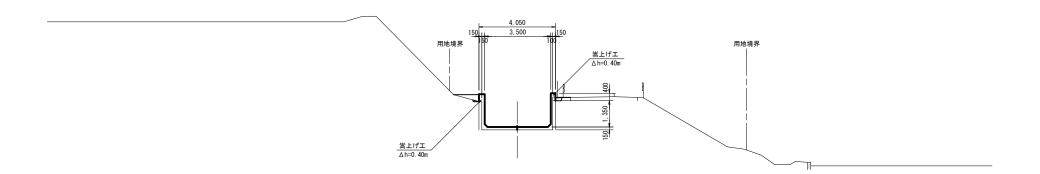


工事名	令和7年度 那珂 小場江堰幹	川沿岸農業水 線水路改修工	:利事業(二 :事(その15)	期)
図面名	*	横断図 (3/3)		
作成年月日				
縮尺	S=1:100	図面番号	3 —	3/3
会社名				
事業所名	関東農政局	那珂川沿岸農	業水利事業	所

標準断面図(1/3)

U型構造水路 第1号1種断面

タイプC 嵩上げ工(両岸)

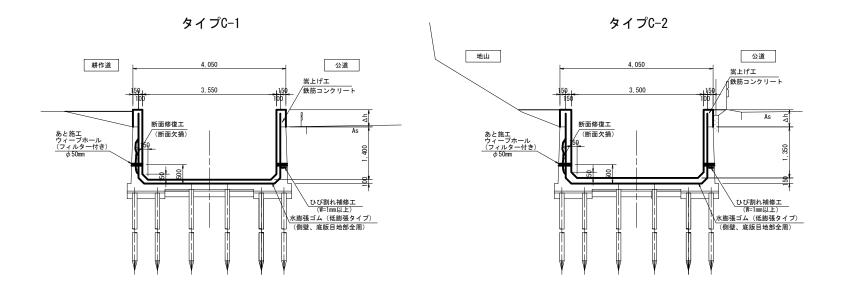

工事名	令和7年度 那珂 小場江堰幹	川沿岸農業水 線水路改修工	利事業(二 事(その15)	期)
図面名	標準断面図(1/3)			
作成年月日				
縮尺	S=1:50	図面番号	4 —	1/3
会社名				
事業所名	関東農政局	那珂川沿岸農	業水利事業	所

標準断面図 (2/3)


補修工標準図

ひび割れ補修工


S=1:1

Uカット充填工法 ポリマーセメントモルタル 断面修復工 S=1:5

防錆処理工がない場合

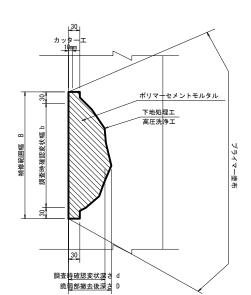

防錆処理工がある場合

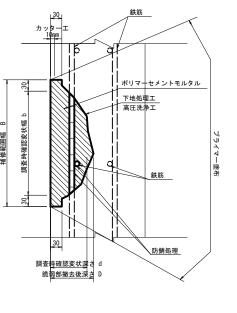

工事名	令和7年度 那珂 小場江堰幹	川沿岸農業水 線水路改修工	利事業 (二期) 事(その15)	
図面名	標準断面図 (2/3)			
作成年月日				
縮尺	図示	図面番号	4 - 2/3	
会社名				
事業所名	関東農政局	那珂川沿岸農	業水利事業所	

標準断面図(3/3)


ウィープホール標準図


ウィープホール設置計画図

U型構造水路

タイプC 嵩上げ工(両岸)


タイプC-1

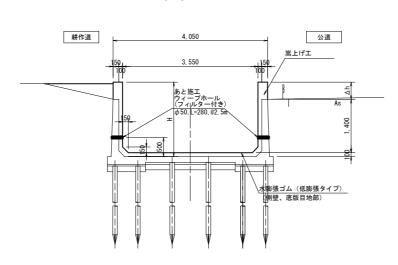

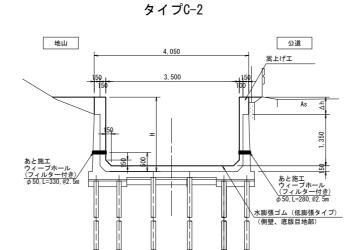

__ウィープホール設置展開図


タイプC-1, C-2 嵩上げ工(両岸)

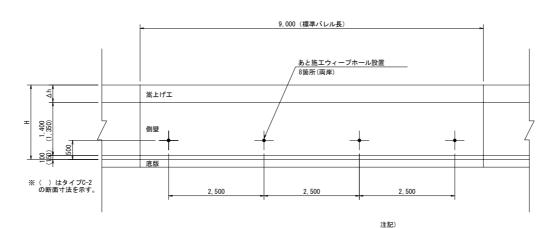

注記)
1. 設置間隔は2.5mを標準とする。
2. 設置箇所が鉄筋に重なる場合は、その位置をずらす。

設置断面図


S=1:10

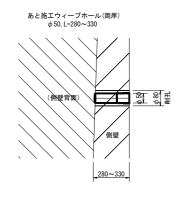


工事名	令和7年度 那珂 小場江堰幹	川沿岸農業水 線水路改修工		
図面名	標	準断面図(3/	3)	
作成年月日				
縮尺	图示	図面番号	4 —	3/3
会社名				
事業所名	関東農政局	那珂川沿岸農	業水利事業	所

嵩上げ工構造図 (1/3)


U型構造水路 第1号1種

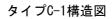

S=1:30

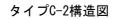


S=1:30

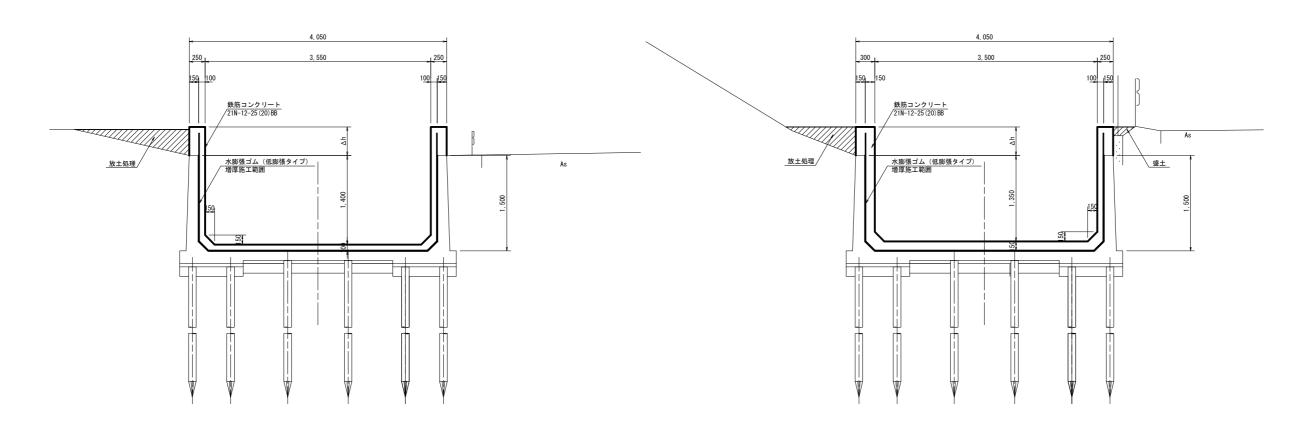


目地詳細図

S=1:10


伸縮目地 (側壁平面図)

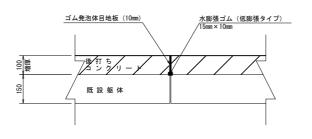

収縮目地 (側壁平面図)

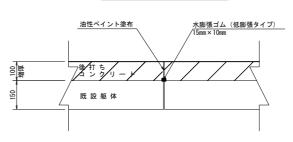


工事名	令和7年度 那珂 小場江堰幹	川沿岸農業水 線水路改修工	
図面名	嵩上	げ工構造図(1/3)
作成年月日			
縮尺	図示	図面番号	5 - 1/3
会社名		•	
事类 能力	朋本典心已	11111111111111111111111111111111111111	学小刊事学記

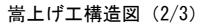


暗渠(ボックスカルバート) NO. 248+1. 500~NO. 248+27. 600

底版平面図 (底版増厚)

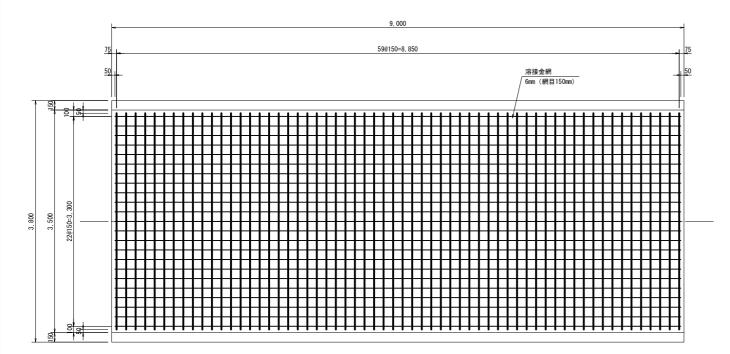


横断面図


S=1 : 30

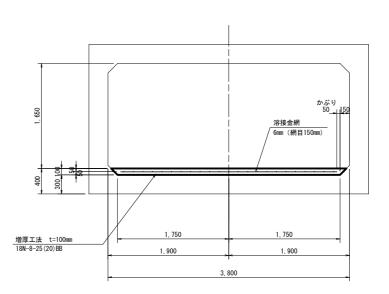

底版縦断面図

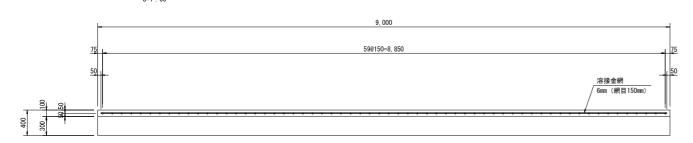


暗渠端部

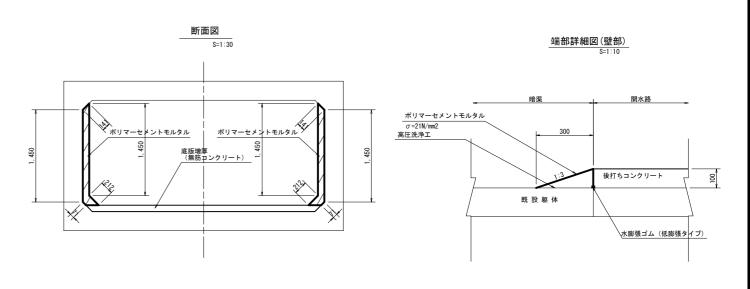


	組立	筋詳細図	
	溶技	妾金網 6mm S=1:2	
 	100	150	
溶接金網 6mm (網目150mm)	50		
			50
			20


工事名	令和7年度 那珂川沿岸農業水利事業 (二期) 小場江堰幹線水路改修工事(その15)			
図面名	嵩上げ工構造図 (2/3)			
作成年月日				
縮尺	図示	図面番号	5 - 2/3	
会社名				
事業所名	関東農政局	那珂川沿岸農	業水利事業所	

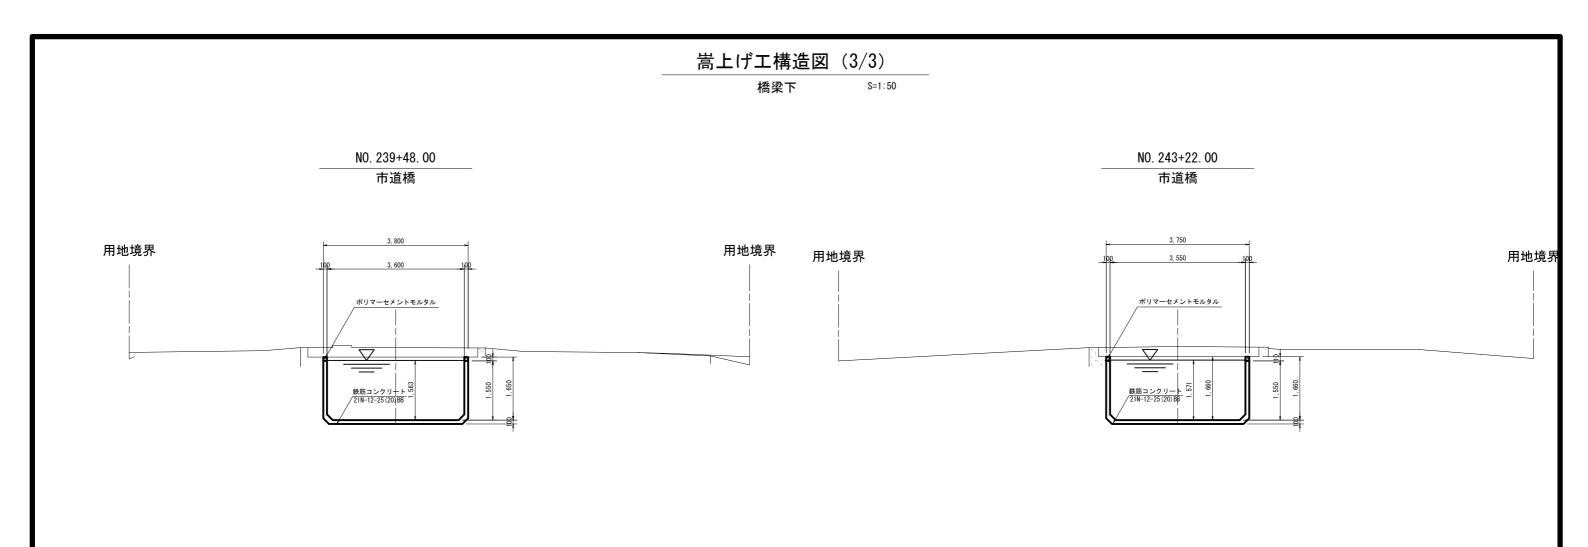



※横断測量未実施につき、床版、橋台の構造は想定(前歴資料を参照)。 また、桁下高は縦断図からの読み取りである。

יו נו	「「一日は秋田四からの部の女グである。						
	工事名		令和7年度 那珂川沿岸農業水利事業 (二期) 小場江堰幹線水路改修工事(その15)				
	図面名	嵩上(嵩上げ工構造図 (3/3)				
	作成年月日						
	縮尺	1:50	図面番号	5 —	3/3		
	会社名						
	事業所名	関東農政局	那珂川沿岸農	業水利事業所	ń		

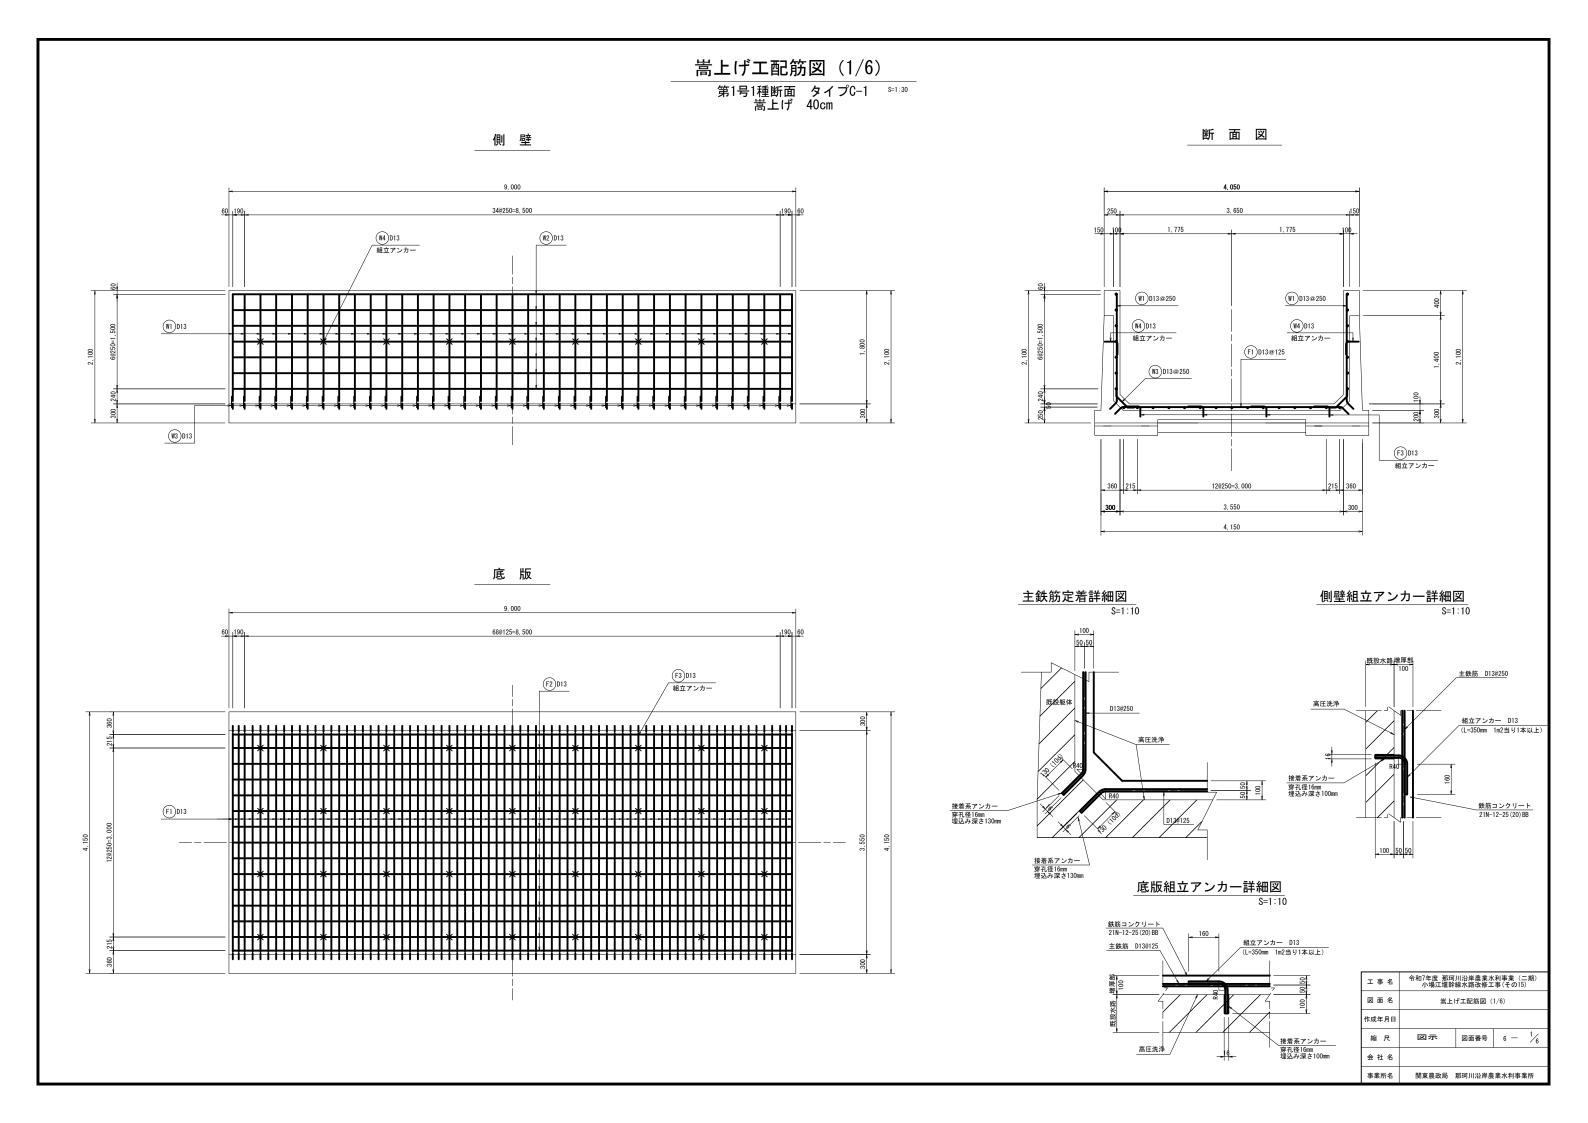


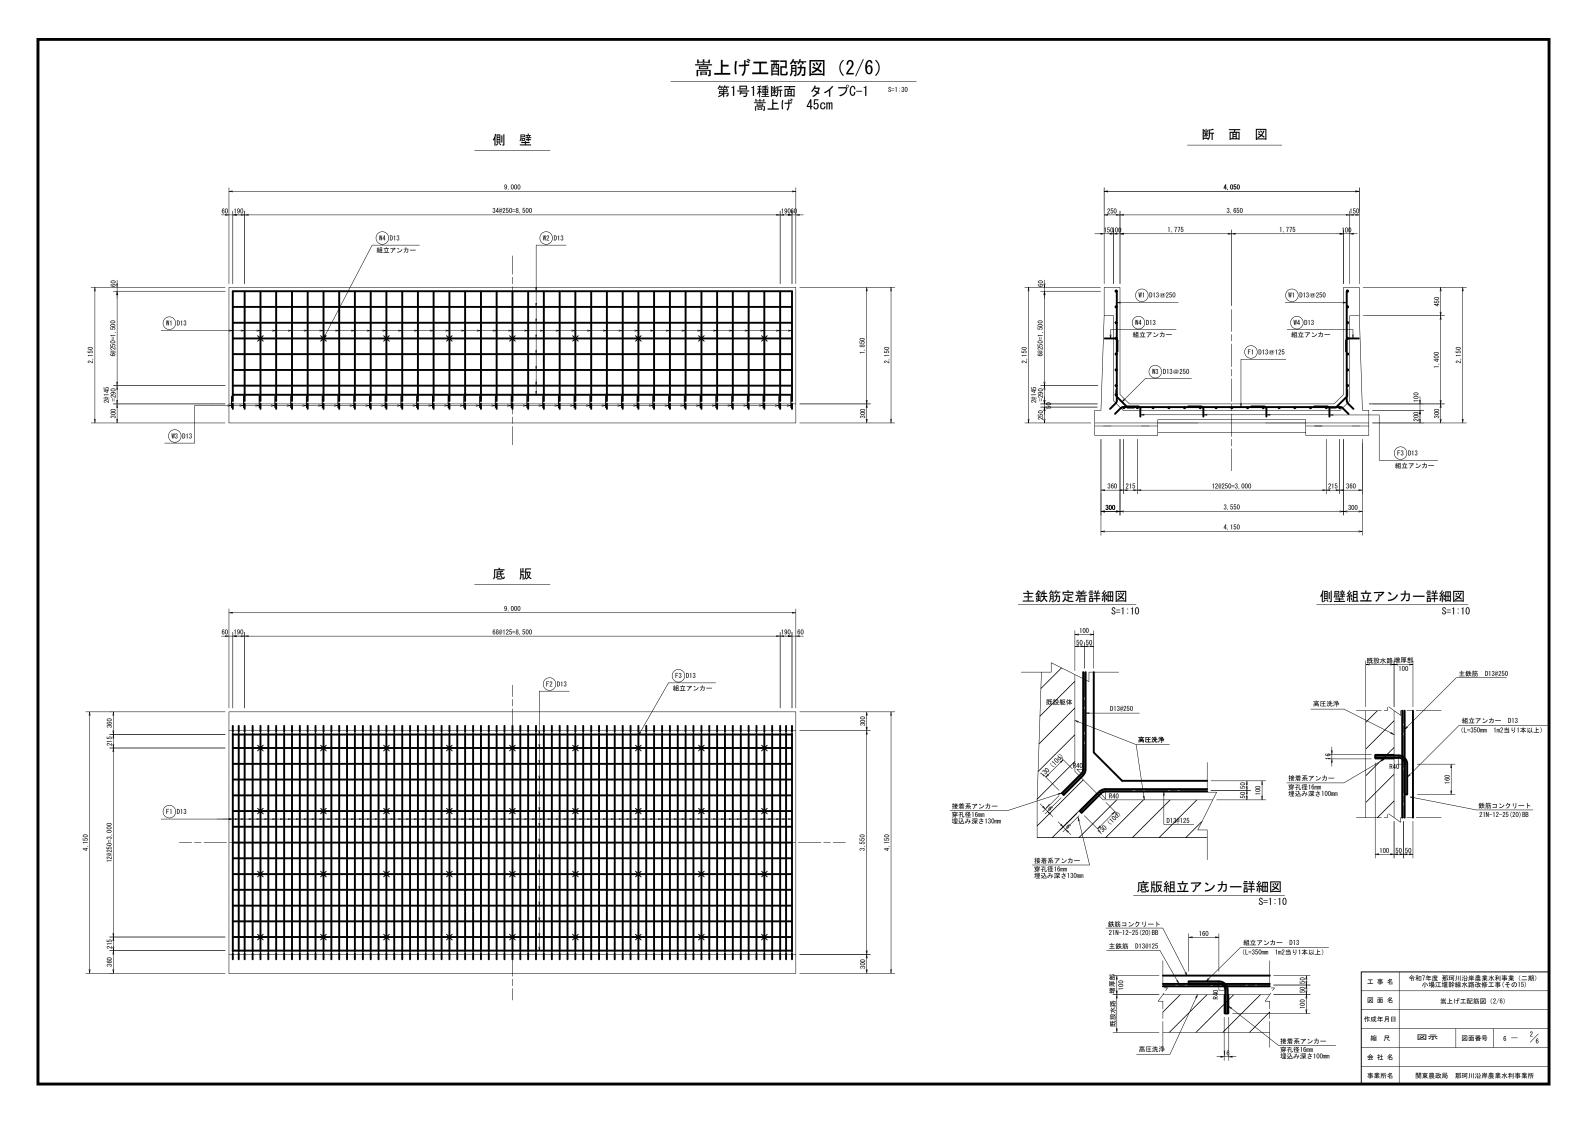


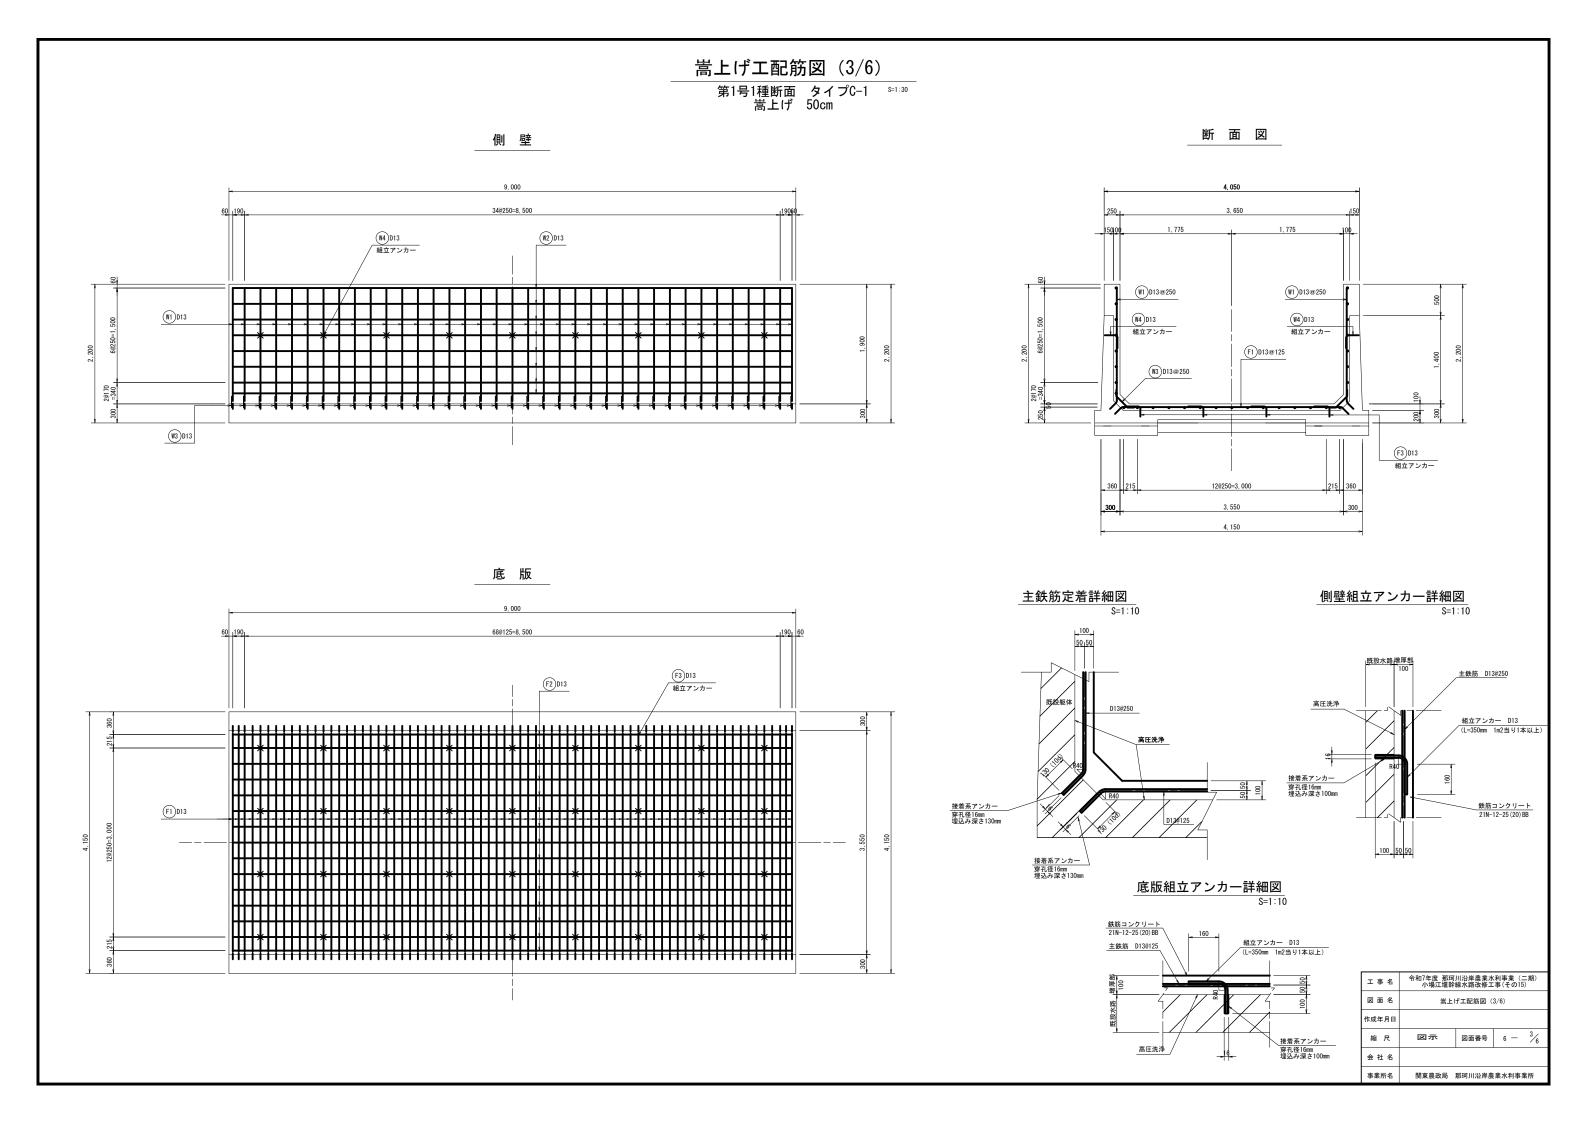

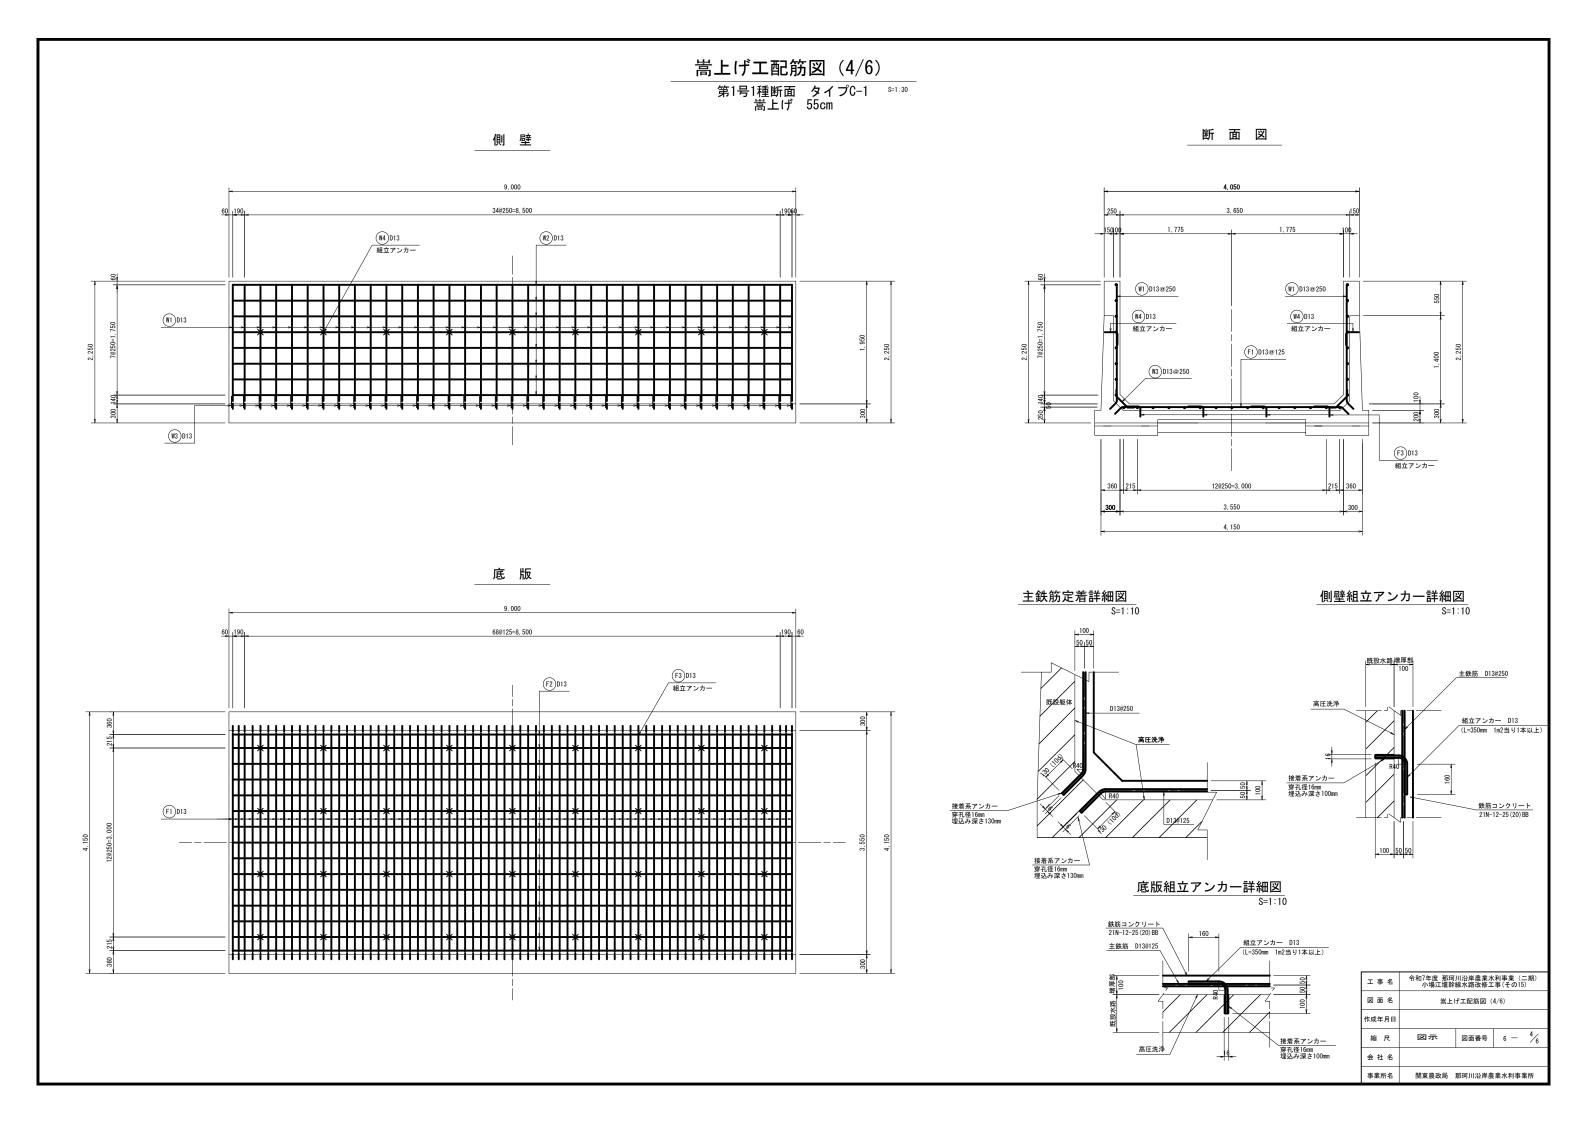





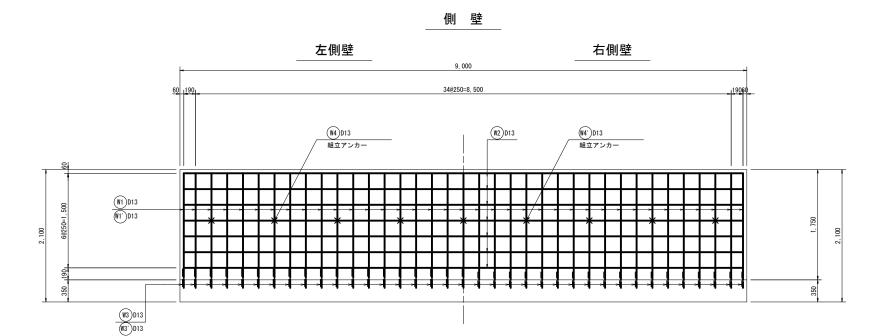


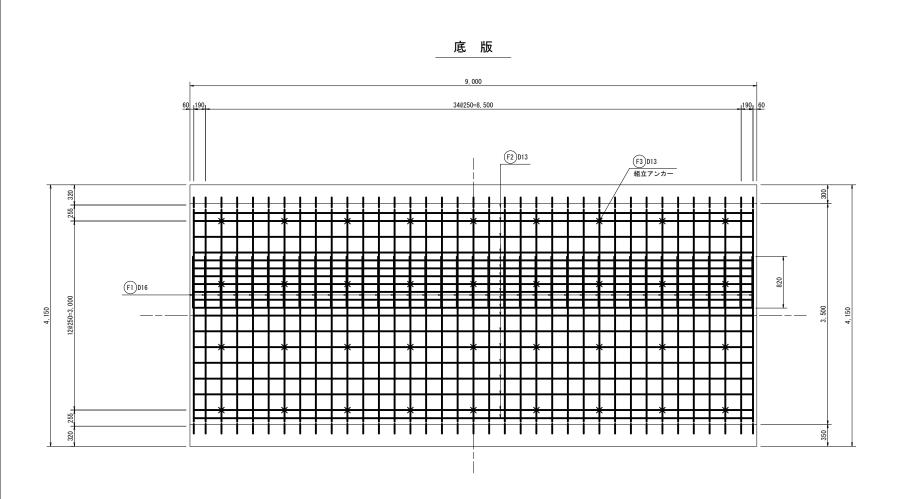


断面図

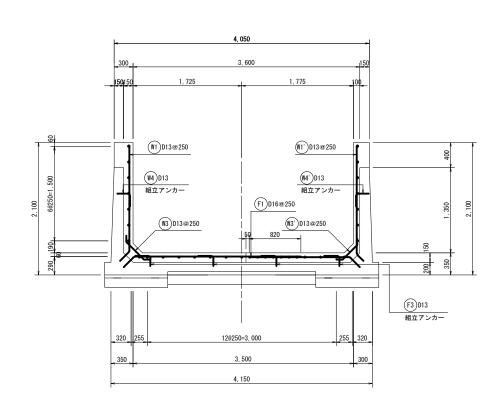

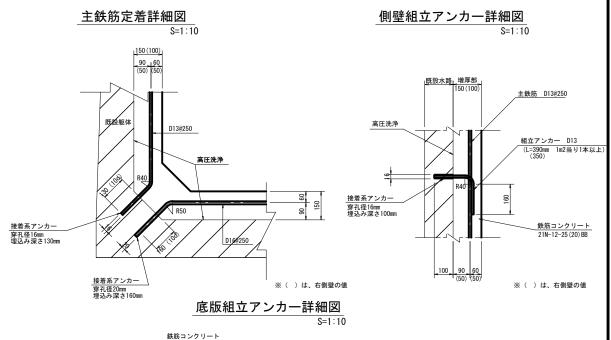


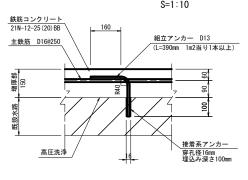


工事名	令和7年度 那珂川沿岸農業水利事業 (二期) 小場江堰幹線水路改修工事(その15)			
図面名	嵩上げ工配筋図 (5/6)			
作成年月日				
縮尺	図示	図面番号	6 —	5/6
会社名				
事業所名	関東農政局	那珂川沿岸農	掌水利事	許所

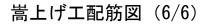



第1号1種断面 タイプC-2 ^{\$=1:30} 嵩上げ 45cm

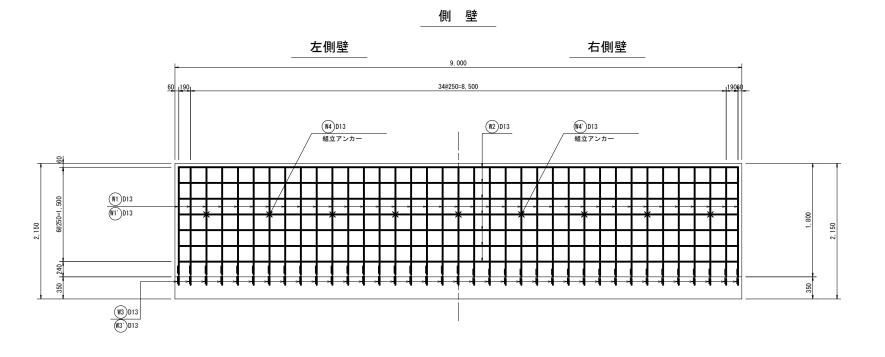

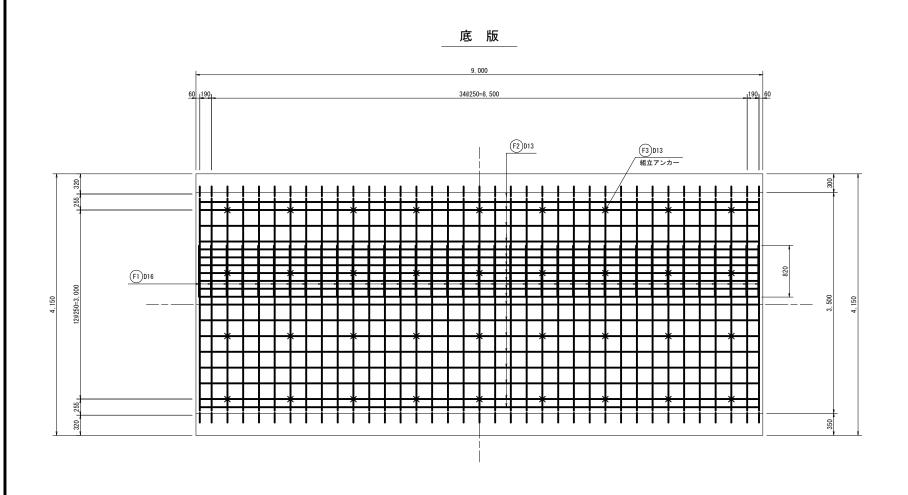

断面図

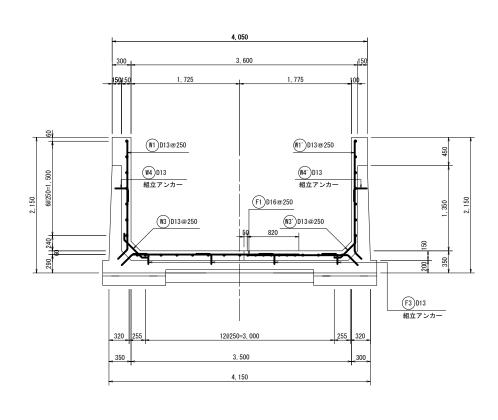

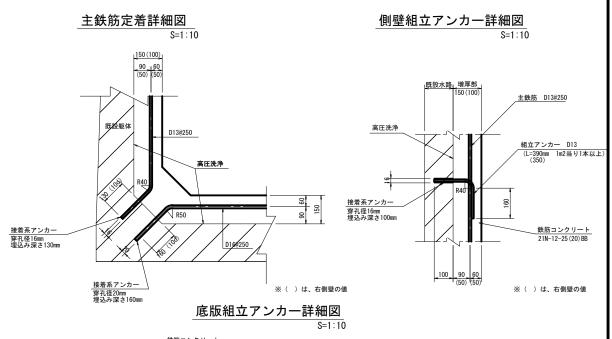

主鉄筋 D16@250

高圧洗浄

組立アンカー D13 (L=390mm 1m2当り1本以上)

> 接着系アンカー 穿孔径16mm 埋込み深さ100mm

令和7年度 那珂川沿岸農業水利事業 (二期) 小場江堰幹線水路改修工事(その15)

嵩上げ工配筋図 (6/6)


図示 図面番号 6 - 6/6

関東農政局 那珂川沿岸農業水利事業所

工事名

作成年月日

会 社 名事業所名

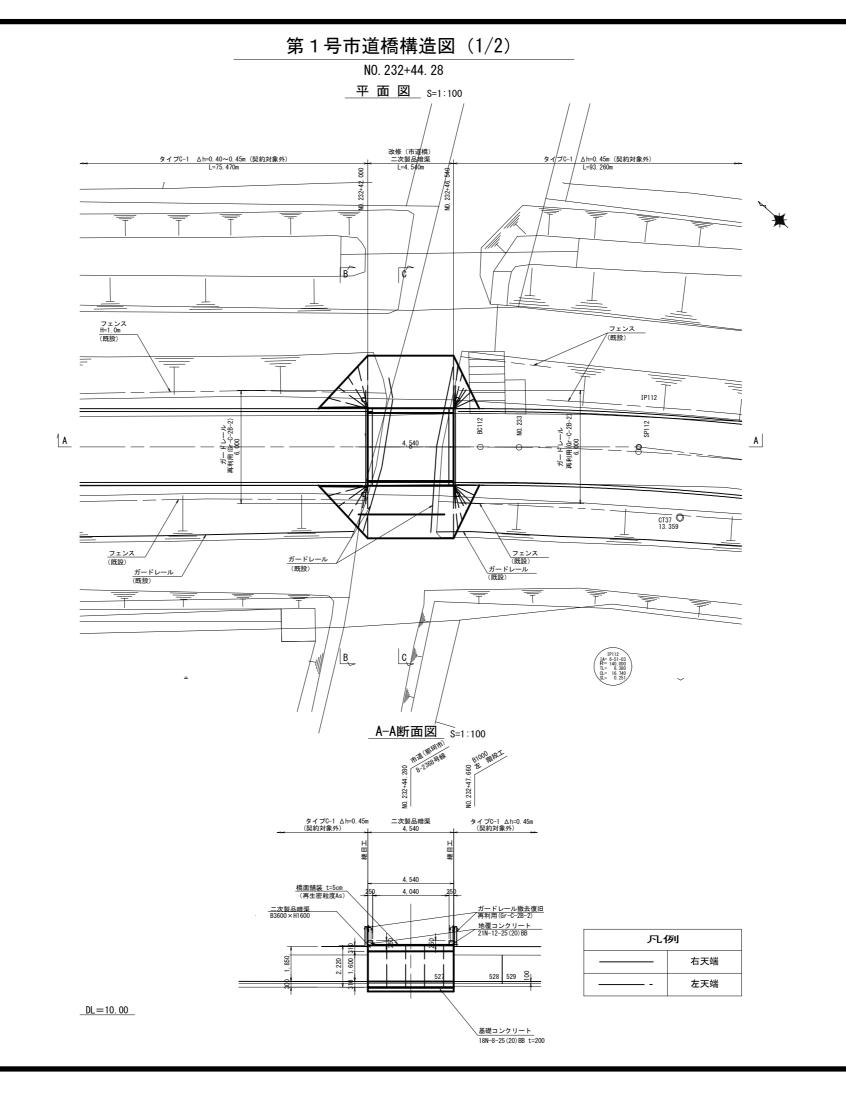



1. 平面図の地形は小場江堰幹線竣工図に基づく。 2. 水路の平面線形・縦断線形はH77年の路線測量図に基づく

2. 小崎の平山線形・縦町線形はN2/平の崎線測重図に基づく。								
工事名	令和7年度 那珂川沿岸農業水利事業 (二期) 小場江堰幹線水路改修工事(その15)							
図面名	第 1 号市道橋構造図(1/2)							
作成年月日								
縮尺	図示	図面番号	7 —	1/2				
会社名								
事業所名	関東農政局	関東農政局 那珂川沿岸農業水利事業所						

第1号市道橋構造図(2/2)

NO. 232+44. 28

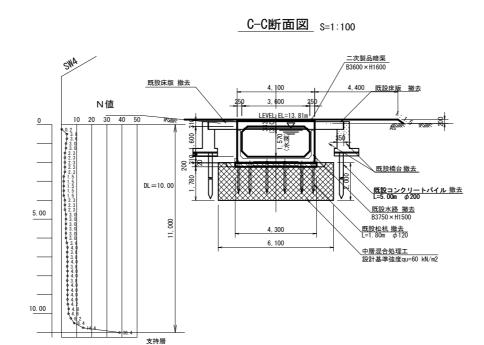


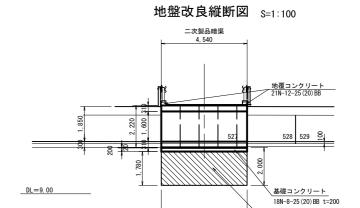


4, 540

中層混合処理工 設計基準強度qu=60 kN/m2


施工継目工標準断面図

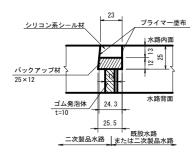


地覆部配筋図 S=1:10

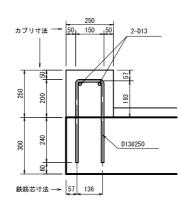

工事名	令和7年度 那珂川沿岸農業水利事業 (二期) 小場江堰幹線水路改修工事(その15) 第1号市道橋構造図 (2/3)					
図面名						
作成年月日						
縮尺	S=1:100	図面番号	7 - 2/2			
会社名						
事業所名	関東農政局	那珂川沿岸農	業水利事業所			

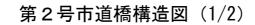

NO. 248+32. 07

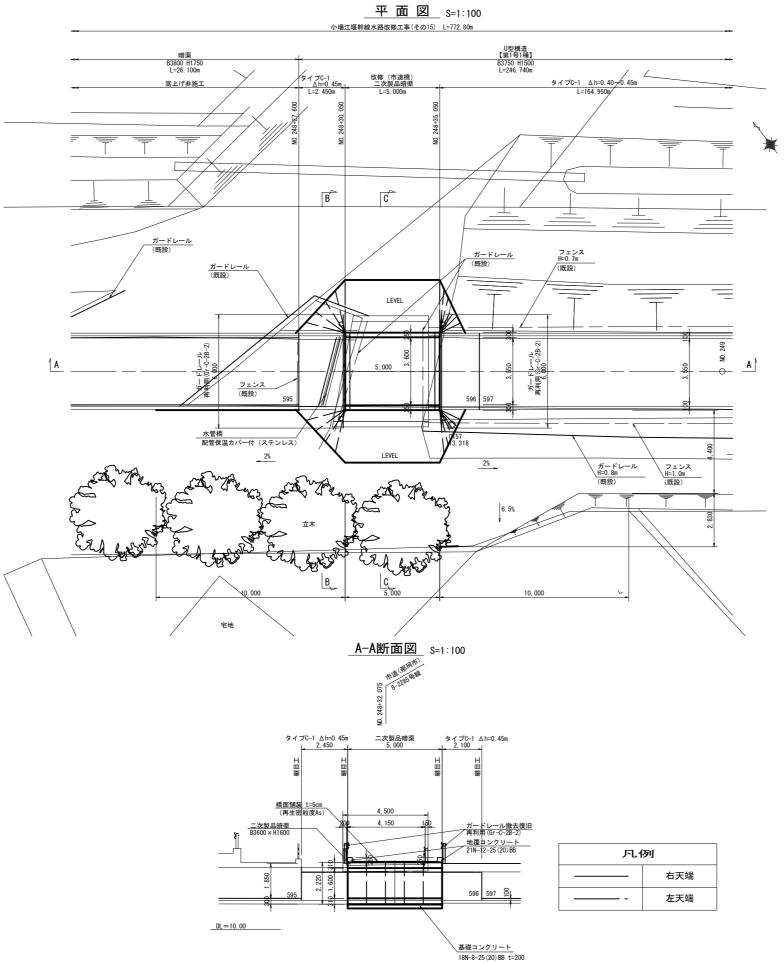


平面図の地形は小場江堰幹線竣工図に基づく。 水路の平面線形・縦断線形は127年の路線測量図に基づく。

工事名	令和7年度 那珂川沿岸農業水利事業 (二期) 小場江堰幹線水路改修工事(その15) 第2号市道橋構造図 (1/2)					
図面名						
作成年月日						
縮尺	S=1:100	図面番号	8 - 1/2			
会社名						
事業所名	関東農政局	那珂川沿岸農	業水利事業所			
· ·			The second secon			


第2号市道橋構造図(2/2)

NO. 248+32. 07


B-B断面図 S=1:100

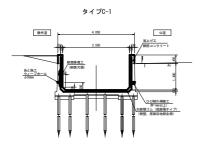


__C-C断面図_ S=1:100

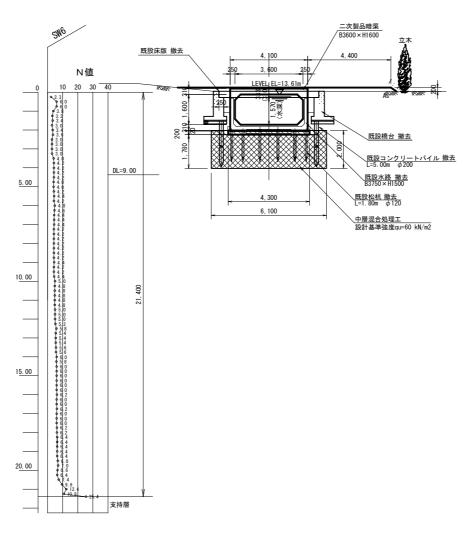


地盤改良縦断図 S=1:100

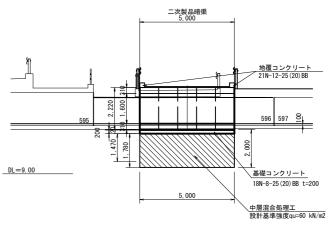

施工継目工標準断面図

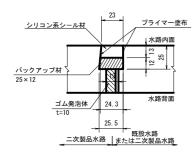



地覆部配筋図 S=1:10

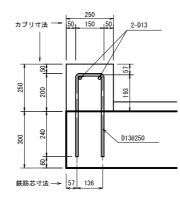

工事名	令和7年度 那珂川沿岸農業水利事業 (二期) 小場江堰幹線水路改修工事(その15)						
図面名	第2号市道橋構造図 (2/2)						
作成年月日							
縮尺	S=1:100	図面番号	8 - 2/2				
会社名							
事業所名	関東農政局 那珂川沿岸農業水利事業所						

変状展開図

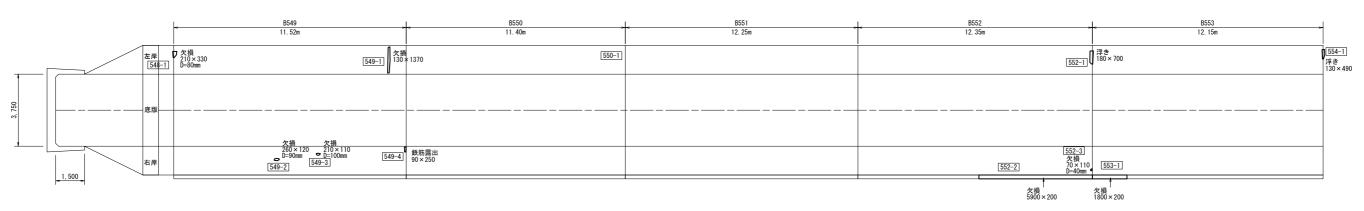

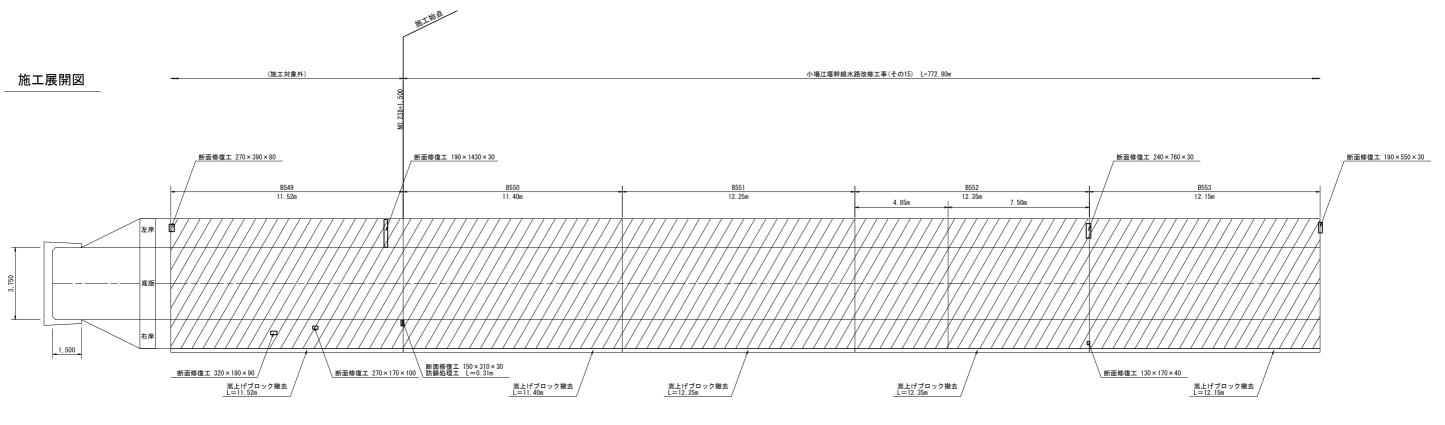

現況水路断面	U型構造【第1号1種】	落差工 (U型構造)	落差工(U型構造)	落差工 (U型構造)	U型構造【第1号1種】	U型構造【第1号1種】
タイプ	タイプ0-1	タイプ0-1	タイプC-1		タイプ0-1	タイプC-1
嵩上げ高Δh	0. 550m	0. 550m	0. 550m		0. 500m	0. 450m
ウィープホール設置段数	1段	1段	1段		1段	1段

変状展開図凡例								
表	示	変状の種類	表示	変状の種類	表示	変状の種類	表示	変状の種類
- 1	_	ひび割れ幅2.0mm以上	_	打總目	0	鉄筋露出		摩耗(粗骨材露出)
	\Box	ひび割れ幅1.0~2.0mm未満	0	溶脱物 (石灰分)	0	その他	0	補修跡
	\Box	ひび割れ幅0.20~1.0m未満	0	浮 き	0	豆板	æ	漏水跡・滲み出し・滴水
- 1		73-75割れ幅0 20mm未満		到餘 - 到花		欠損	x	売水・暗水

旭工展開凶八例										
表示	補修の種類	表示	補修の種類							
	目地補修工 ———		防錆処理工							
_	ひび割れ補修工		增厚範囲							
	断面修復工									
			•							


工事名	令和7年度 那珂川沿岸農業水利事業 (二期) 小場江堰幹線水路改修工事(その15)					
図面名	施工展開図 (1/15)					
作成年月日						
縮尺	S=1:100	図面番号	9 —	1/15		
会社名						
事業所名	関東農政局	那珂川沿岸農	業水利事業	業所		

施工展開図 (2/15)


(B554~B559)

--- c-1·100

変状展開図

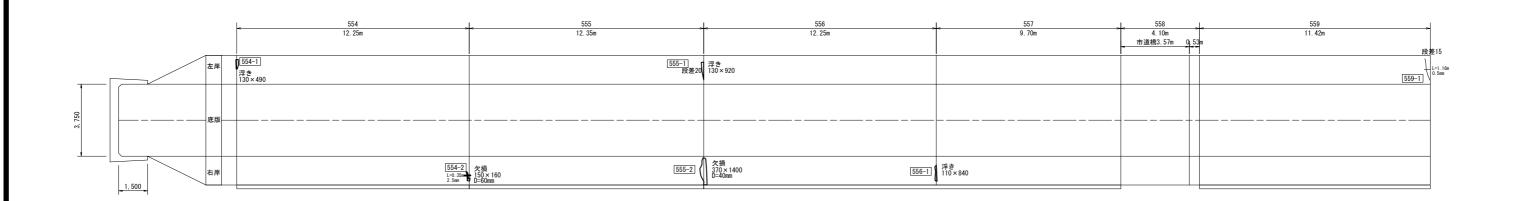

施工展開図 小場江堰幹線水路改修工事(その15) L=772.80m

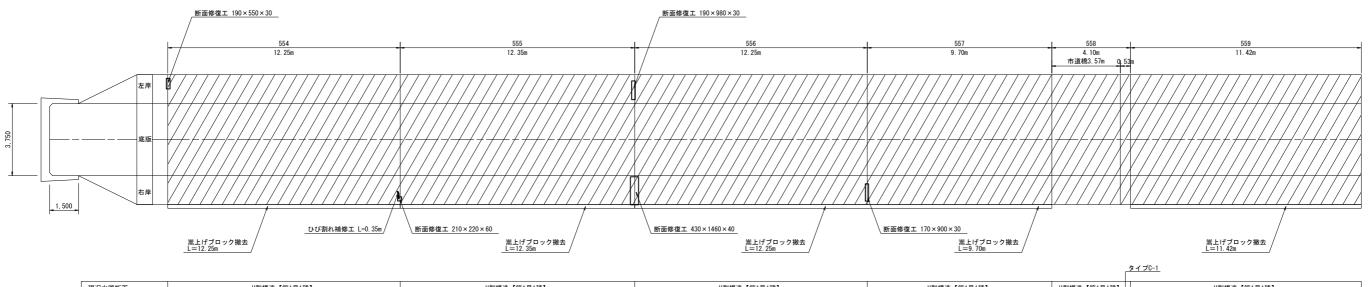

現況水路断面	U型構造【第1号1種】	U型構造【第1号1種】	U型構造【第1号1種】	U型構造【第1号1種】	U型構造【第1号1種】	U型構造【第1号1種】
タイプ	タイプ0-1	タイプC-1	タイプC-1	タイプC-1	嵩上げ非施工 (底版増し厚工)	タイプC-1
嵩上げ高∆h	0. 450m	0. 450m	0. 450m	0. 450m	-	↑ 0. 450m
ウィープホール設置段数	1段	1段	1段	1段	1段	1段
						0. 450m_

変状展開図凡例								
表	示	変状の種類	表示	変状の種類	表示	変状の種類	表示	変状の種類
- 1	_	ひび割れ幅2.0mm以上	_	打總目	0	鉄筋露出		摩耗(粗骨材露出)
	\Box	ひび割れ幅1.0~2.0mm未満	0	溶脱物 (石灰分)	0	その他	0	補修跡
	\Box	ひび割れ幅0.20~1.0m未満	0	浮 き	0	豆板	æ	漏水跡・滲み出し・滴水
- 1		73-75割れ幅0 20mm未満		到餘 - 到花		欠損	x	売水・暗水

ル上版用囚八例											
表示	補修の種類	表示	補修の種類								
	目地補修工		防錆処理工								
_	ひび割れ補修工		增厚範囲								
	断面修復工										


工事名	令和7年度 那珂川沿岸農業水利事業 (二期) 小場江堰幹線水路改修工事(その15)					
図面名	施工展開図 (2/15)					
作成年月日	·					
縮尺	S=1:100	図面番号	9 - 2/15			
会社名						
事業所名	関東農政局	那珂川沿岸農	業水利事業所			

施工展開図 (3/15)


(B560~B564)

S=1:100

変状展開図

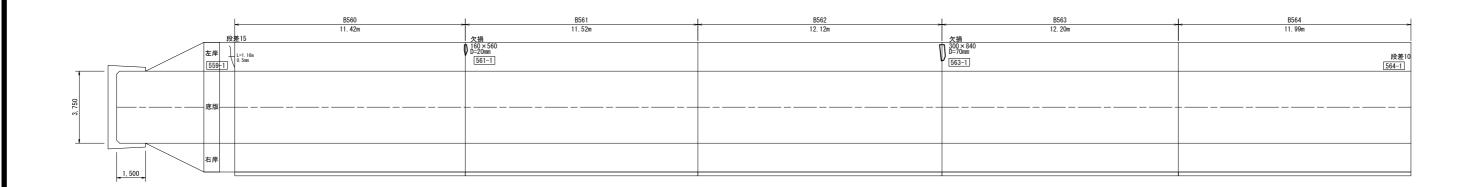

施工展開図 小場工堰幹線水路改修工事(その15) L=772.80m

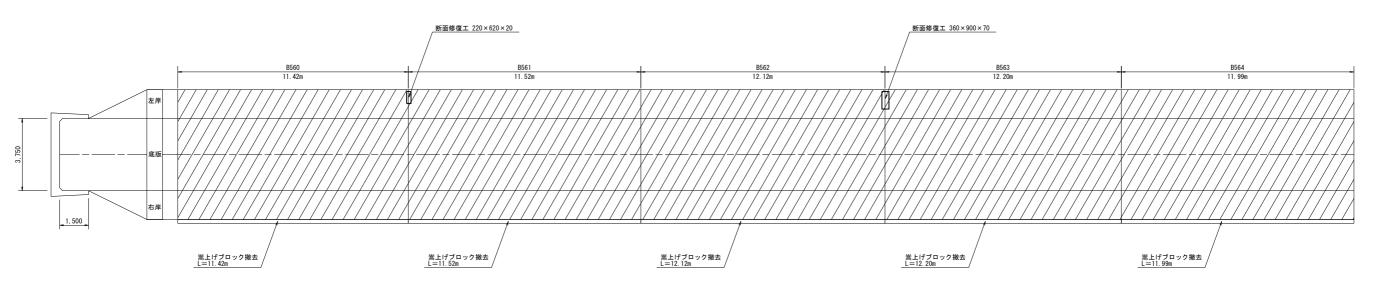

現況水路断面	U型構造【第1号1種】	U型構造【第1号1種】	U型構造【第1号1種】	U型構造【第1号1種】	U型構造【第1号1種】
タイプ	タイプC-1	タイプC-1	タイプC-1	タイプC-1	タイプ0-1
嵩上げ高∆h	0. 450т	0. 450m	0. 450m	0. 450m	0. 450m
ウィープホール設置段数	1段	1段	1段	1段	1段

		変状展開	図凡例			
変状の種類	表示	変状の種類	表示	変状の種類	表示	変状の種類
)び割れ幅2.0mm以上		打總目	0	鉄筋露出		摩耗(粗骨材露出)
	=		$\overline{}$		$\overline{}$	

	施工展制	図凡例	
表示	補修の種類	表示	補修の種類
	目地補修工		防錆処理工
_	ひび割れ補修工		增厚範囲
	断面修復工		


工事名	令和7年度 那珂川沿岸農業水利事業 (二期) 小場江堰幹線水路改修工事(その15)						
図面名	施工展開図 (3/15)						
作成年月日	·						
縮尺	S=1:100	図面番号	9 - 3/15				
会社名							
事業所名	関東農政局	那珂川沿岸農	業水利事業所				


施工展開図 (4/15)

(B565~B569)

S=1:100

変状展開図

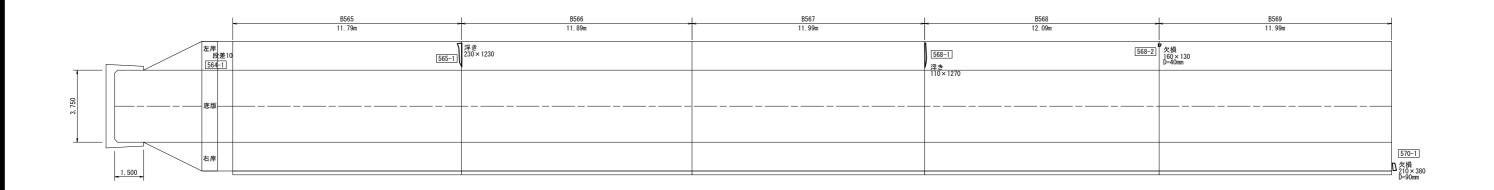

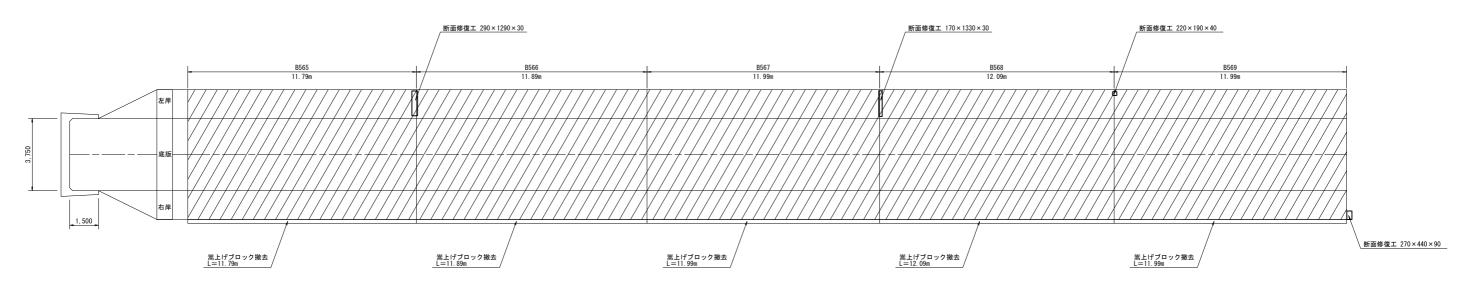

現況水路断面	U型構造【第1号1種】	U型構造【第1号1種】	U型構造【第1号1種】	U型構造【第1号1種】	U型構造【第1号1種】
タイプ	タイプC-1	タイプC-1	タイプC-1	タイプC-1	タイプ0-1
嵩上げ高∆h	0. 450m	0. 450m	0. 450m	0. 400m	0. 400m
ウィープホール設置段数	1段	1段	1段	1段	1段

変状展開	図凡例				
変状の種類	表示	変状の種類	表	示	変状の科

表示	変状の種類	表示	変状の種類	表示	変状の種類	表示	変状の種類
W	ひび割れ幅2.0mm以上		打總目	0	鉄筋露出		摩耗(粗骨材露出)
	ひび割れ幅1.0~2.0m未満	0	溶脱物 (石灰分)	0	その他	0	補修跡
W	ひび割れ幅0.20~1.0m未満	0	浮 き	0	豆板	æ	漏水跡・滲み出し・滴水
W	ひび割れ幅0.20mm未満	0	剥離・剥落	0	欠損	3	流水・噴水

施工展開図凡例


表示	補修の種類	表示	補修の種類
	目地補修工		防錆処理工
_	ひび割れ補修工		增厚範囲
	断面修復工		

工事名	令和7年度 那珂 小場江堰幹	令和7年度 那珂川沿岸農業水利事業 (二期) 小場江堰幹線水路改修工事(その15)						
図面名	施工	施工展開図 (4/15)						
作成年月日								
縮尺	S=1:100	図面番号	9 —	4/15				
会社名								
事業所名	関東農政局 那珂川沿岸農業水利事業所							


施工展開図 (5/15)

(B570~B574)

変状展開図

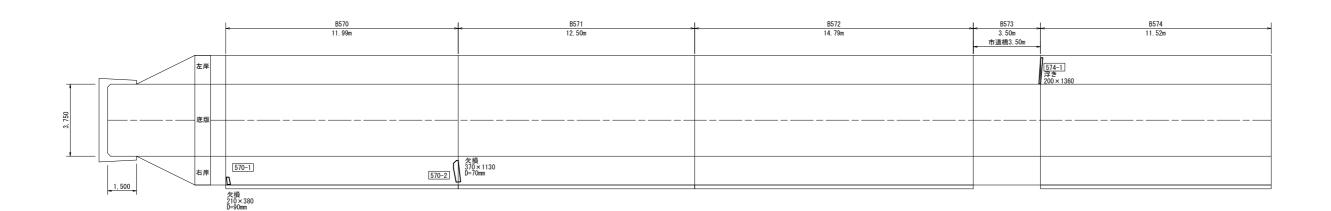

小場江堰幹線水路改修工事(その15) L=772.80m 施工展開図

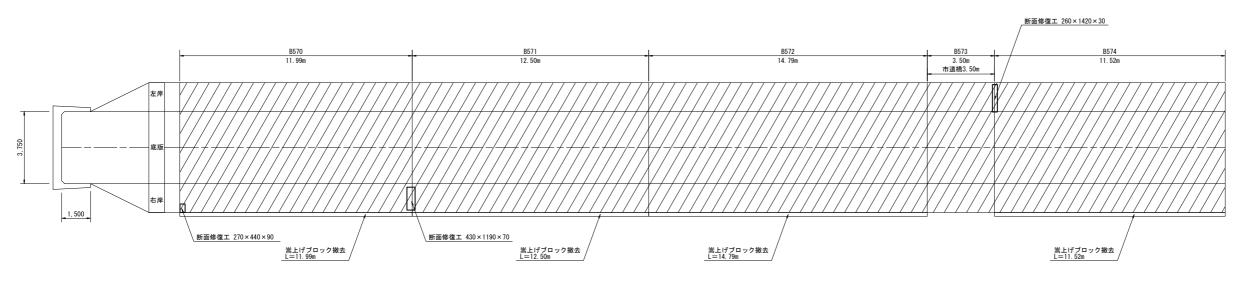

現況水路断面	U型構造【第1号1種】	U型構造【第1号1種】	U型構造【第1号1種】	U型構造【第1号1種】	U型構造【第1号1種】
タイプ	タイプ0-1	タイプC-1	タイプC-1	嵩上げ非施工 (底版増し厚工)	タイプC-1
嵩上げ高∆h	0. 400m	0. 450m	0. 450m	_	0. 450m
ウィープホール設置段数	1段	1段	1段	1段	1段

変状展開図凡例

表示	変状の種類	表示	変状の種類	表示	変状の種類	表示	変状の種類
	ひび割れ幅2.0mm以上		打縋目	0	鉄筋露出		摩耗(粗骨材露出)
	ひび割れ幅1.0~2.0mm未満	0	溶脱物 (石灰分)	0	その他	0	補修跡
	ひび割れ幅0.20~1.0m未満	0	浮 き	0	豆板	æ	漏水跡・滲み出し・滴水
	ひび割れ幅0.20mm未満		剥離・剥落	0	欠損	æ	流水・噴水
							漏水量の単位は L/min

		施工展制	図	凡例	
表	示	補修の種類	表	示	補修の種類
Ш	III	目地補修工	_	_	防錆処理工
ı	_	ひび割れ補修工		\Box	增厚範囲
П	П	断面修復工			


工事名	令和7年度 那珂 小場江堰幹	川沿岸農業水 線水路改修工)
図面名	施コ	C展開図 (5/1	5)	
作成年月日				
縮尺	S=1:100	図面番号	9 - 5	15
会社名				
事業所名	関東農政局	那珂川沿岸農	業水利事業所	

施工展開図 (6/15)


(B575~B579)

____ c_1 · 100

変状展開図

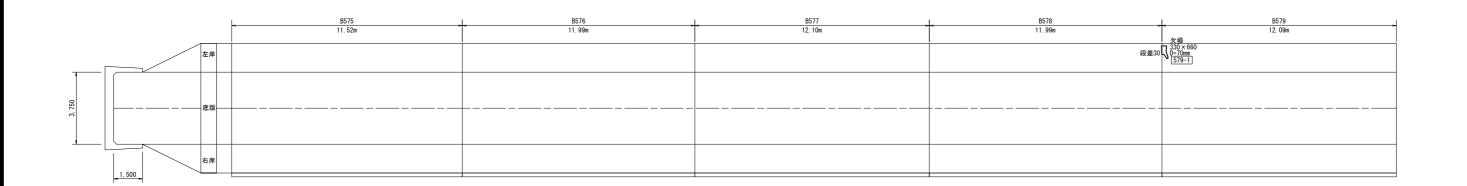

施工展開図 小場江堰幹線水路改修工事(その15) L=772.80m

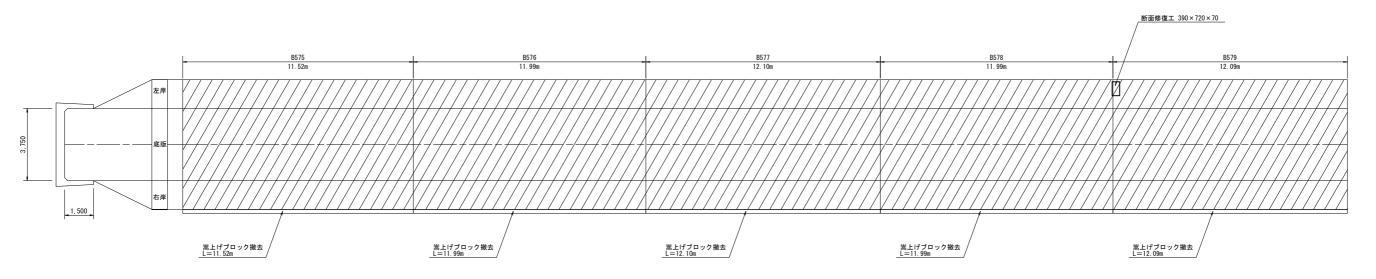

現況水路断面	U型構造【第1号1種】	U型構造【第1号1種】	U型構造【第1号1種】	U型構造【第1号1種】	U型構造【第1号1種】
タイプ	タイプC−1	タイプC-1	タイプC-1	タイプC-1	タイプC-1
嵩上げ高∆h	0. 450т	0. 450m	0. 450m	0. 450m	0. 450m
ウィープホール設置段数	1段	1段	1段	1段	1段

変状展開図凡例

表示	変状の種類	表示	変状の種類	表示	変状の種類	表示	変状の種類
	ひび割れ幅2.0mm以上		打總目	0	鉄筋露出	0	摩耗(粗骨材露出)
	ひび割れ幅1.0~2.0m未満	0	溶脱物 (石灰分)	0	その他	0	補修跡
	ひび割れ幅0.20~1.0m未満	0	浮 き	0	豆板	æ	漏水跡・滲み出し・滴水
	ひび割れ幅0.20mm未満		剥離・剥落	0	欠損	æ	流水・噴水
							漏水量の単位は L/min

施工展開図凡例


表示	補修の種類	表示	補修の種類	
	目地補修工		防錆処理工	
_	ひび割れ補修工		增厚範囲	
	断面條復工			

工事名	令和7年度 那珂 小場江堰幹	川沿岸農業水 線水路改修工				
図面名	施工展開図 (6/15)					
作成年月日						
縮尺	S=1:100	図面番号	9 - 6/15			
会社名						
事業所名	関東農政局	那珂川沿岸農	業水利事業所			


施工展開図 (7/15)

(B580~B584)

変状展開図

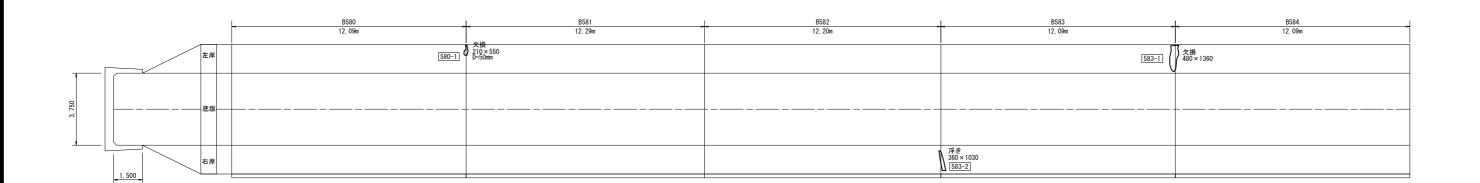

小場江堰幹線水路改修工事(その15) L=772.80m 施工展開図

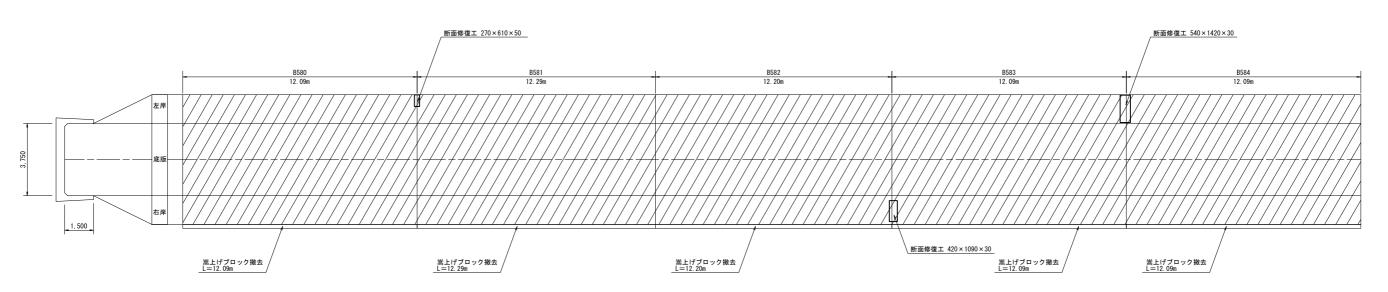

現況水路断面 U型構造【第1号1種】		U型構造【第1号1種】	U型構造【第1号1種】	U型構造【第1号1種】	U型構造【第1号1種】	
タイプ	タイプC-1	タイプC−1	タイプC-1	タイプC-1	タイプC-1	
嵩上げ高△h	0. 450m	0. 450m	0. 450m	0. 450m	0. 450m	
ウィープホール設置段数	1段	1段	1段	1段	1段	

	変状展開図凡例										
状の種類	表示	変状の種類	表示	変状の種類	表示	変状の種類					
u幅2.0mm以上		打總目	0	鉄筋露出		摩耗(粗骨材露出)					

	変状展開図凡例								
Γ	表示	変状の種類							
- [W	ひび割れ幅2.0mm以上	_	打總目	0	鉄筋露出		摩耗(粗骨材露出)	
- [W	ひび割れ幅1.0~2.0m未満	0	溶脱物 (石灰分)	0	その他	0	補修跡	
- [W	ひび割れ幅0.20~1.0m未満	0	浮 き	0	豆板	æ	漏水跡・滲み出し・滴水	
[W	W ひび割れ幅0.20mm未満		刺離・剥落	0	欠損	æ	流水・噴水	
	One of the control of								

	施工展開図凡例											
ı	表示		補修の種類		表 示 補修の種類							
- [III	▦	目地補修工		_	防錆処理工						
- [_	_	ひび割れ補修工		\Box	增厚範囲						
[断面修復工									


工事名	令和7年度 那珂 小場江堰幹	川沿岸農業水 線水路改修工	:利事業 (二期) :事(その15)
図面名	施コ	工展開図(7/1	15)
作成年月日			
縮尺	S=1:100	図面番号	9 - 7/15
会社名			
事業所名	関東農政局	那珂川沿岸農	業水利事業所

施工展開図 (8/15)


(B585~B589)

S=1:10

変状展開図

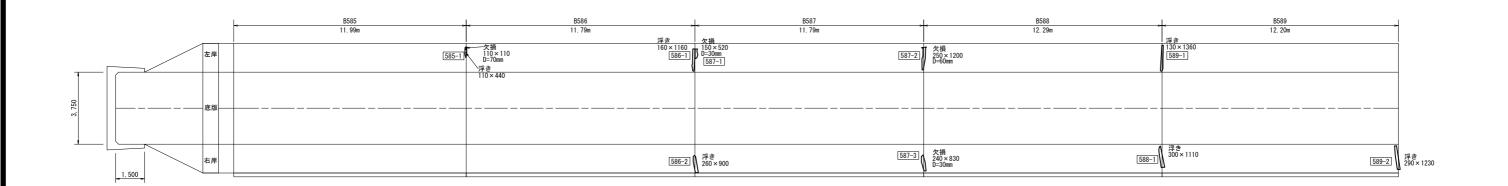

施工展開図 小場江堰幹線水路改修工事(その15) L=772.80m

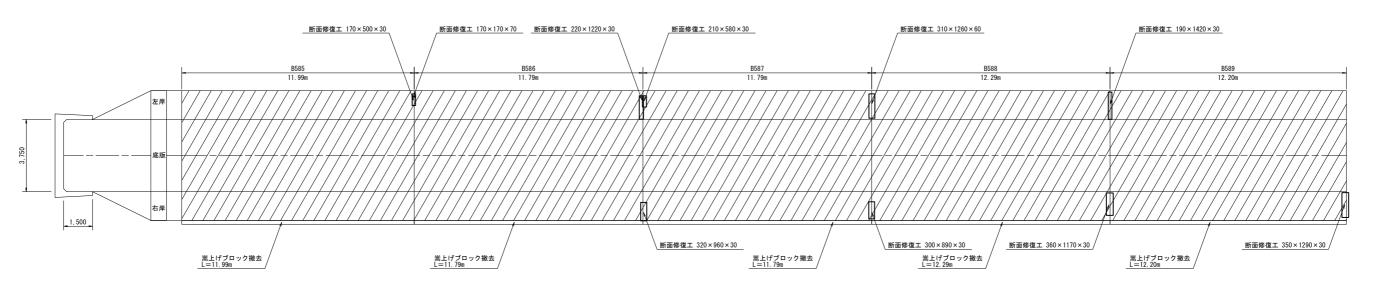

現況水路断面	U型構造【第1号1種】	U型構造【第1号1種】	U型構造【第1号1種】	U型構造【第1号1種】	U型構造【第1号1種】
タイプ	タイプC-1	タイプC−1	タイプC-1	タイプC−1	タイプC-1
嵩上げ高∆h	0. 450m	0. 450m	0. 450m	0. 500m	0. 500m
ウィープホール設置段数	1段	1段	1段	1段	1段

変状展開図凡例										
表	示 変状の種類 表 示 変状の種類 表 示 変状の種類						表示	変状の種類		
W	W ひび割れ幅2.0mm以上		_	打機目		鉄筋露出	\bigcirc	摩耗(粗骨材露出)		
W	_	ひび割れ幅1.0~2.0mm未満		$\overline{}$	溶脱物 (石灰分)		$\overline{}$	その他	0	補修跡
w	W ひび割れ幅0.20~1.0mm未満		浮 き	Λ	V	豆板	æ	漏水跡・滲み出し・滴水		
W		ひび割れ幅0.20mm未満		$\overline{}$	到額·到落	$\overline{}$	$\overline{}$	欠捐	æ	流水・噴水


	肥工 版 日	用囚バ例	
表示	補修の種類	表示	補修の種類
	目地補修工		防錆処理工
	ひび割れ補修工		增厚範囲
	断面修復工		
	•	•	


工事名		令和7年度 那珂川沿岸農業水利事業 (二期) 小場江堰幹線水路改修工事(その15)							
図面名	施工展開図 (8/15)								
作成年月日									
縮尺	S=1:100	図面番号	9 —	8/15					
会社名									
事業所名	関東農政局	那珂川沿岸農	業水利事業	影所					

施工展開図 (9/15)

(B590~B595)

変状展開図

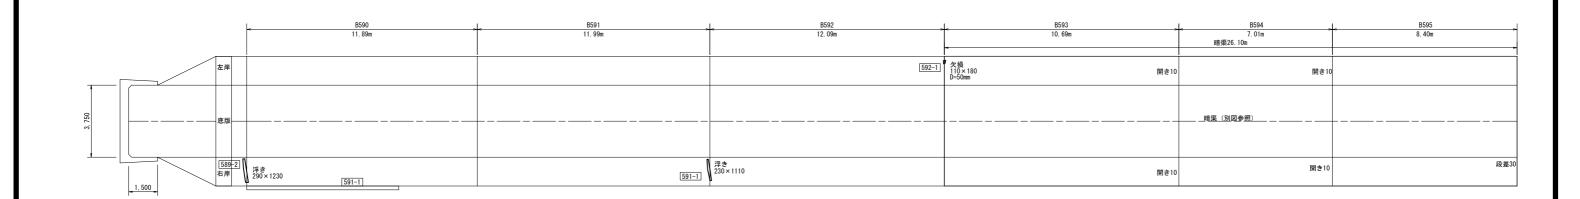

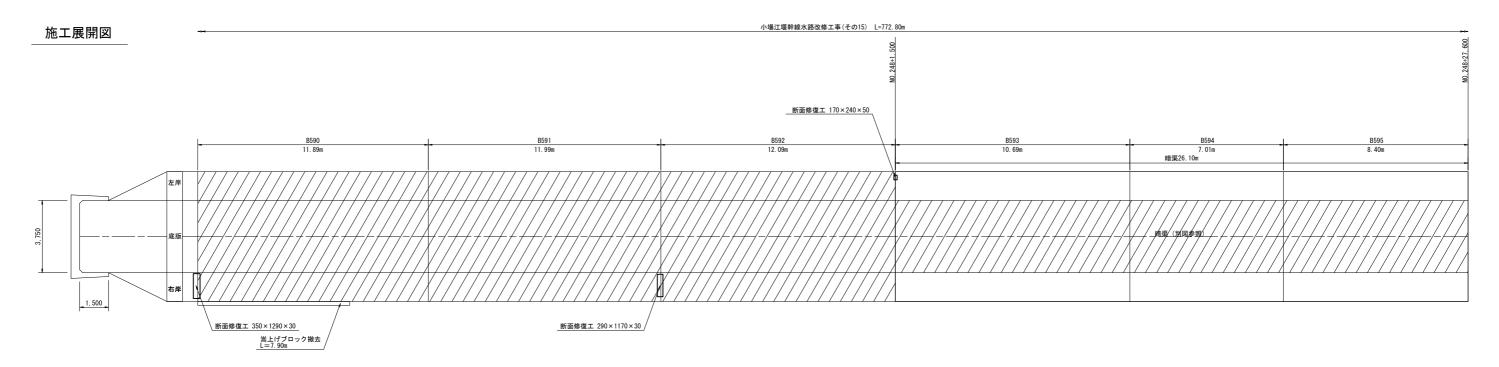

現況水路断面	U型構造【第1号1種】	U型構造【第1号1種】	U型構造【第1号1種】	暗渠	暗渠	暗渠
タイプ	タイプ0-1	タイプ0-1	タイプ0-1	嵩上げ非施工(底版増し厚工)	嵩上げ非施工(底版増し厚工)	嵩上げ非施工(底版増し厚工)
嵩上げ高Δh	0. 500m	0.500m	0.500m	-	_	_
ウィープホール設置段数	1段	1段	1段	0段	0段	0段

		7	変状の種類	表	示	変状の種類	表	示	変状の種類
	_	=	打辮目	$\overline{}$	$\overline{}$	鉄筋電出	0	$\overline{\mathcal{D}}$	摩耗(粗骨材露出)

表示	変状の種類	表示	変状の種類	表示	変状の種類	表示	変状の種類
	ひび割れ幅2.0mm以上		打總目	0	鉄筋露出		摩耗(粗骨材露出)
W	ひび割れ幅1.0~2.0mm未満		溶脱物 (石灰分)	0	その他	0	補修跡
W	ひび割れ幅0.20~1.0mm未満	0	浮 き	0	豆板	3	漏水跡・滲み出し・滴水
W	ひび割れ幅0.20mm未満		刺離・剥落		欠損	æ	流水・噴水

施工展制	図	凡例	
補修の種類	表	示	

表示	補修の種類	表示	補修の種類	
	目地補修工		防錆処理工	
	ひび割れ補修工		增厚範囲	
	断面條復工			


工事名	令和7年度 那珂川沿岸農業水利事業 (二期) 小場江堰幹線水路改修工事(その15)						
図面名	施工展開図 (9/15)						
作成年月日							
縮尺	S=1:100	図面番号	9 —	9/15			
会社名							
事業所名	関東農政局	那珂川沿岸農	業水利事	業所			

施工展開図 (10/15)


(B596~B600)

S=1:

変状展開図

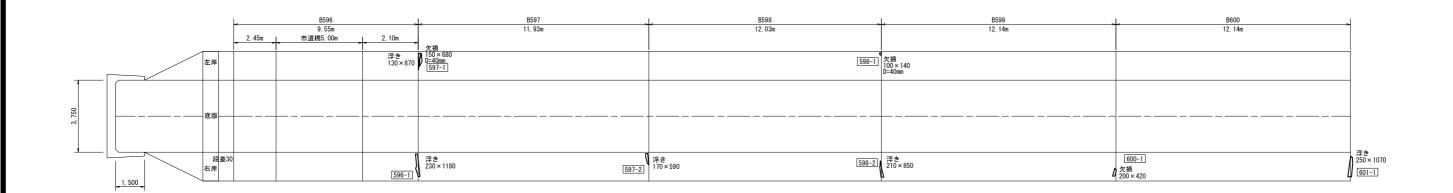

施工展開図 小場江堰幹線水路改修工事(その15) L=772.80m

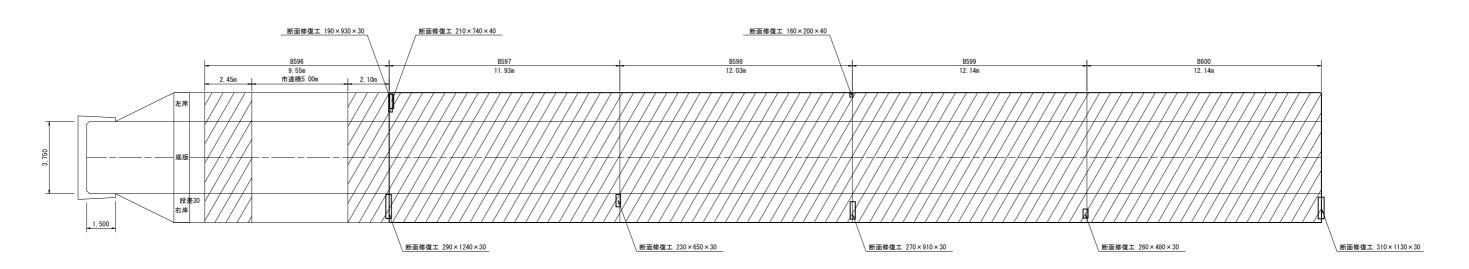

現況水路断面	U型構造【第1号1種】		U型構造【第1号1種】 U型構造【第1号1種】		U型構造【第1号1種】	U型構造【第1号1種】	U型構造【第1号1種】	U型構造【第1号1種】	
タイプ	タイプC-1	改修 (市道橋)	タイプC-1	タイプ0-1	タイプC-1	タイプC-1	タイプC-1		
嵩上げ高Δh	0. 450m	-	0. 450m	0. 450m	0. 450m	0. 450m	0. 450m		
ウィープホール設置段数	1段	1段	1段	1段	1段	1段	1段		

	変状展開図凡例						
表示	変状の種類	表示	変状の種類	表示	変状の種類	表示	変状の種類
	ひび割れ幅2.0mm以上		打總目	0	鉄筋露出	0	摩耗(粗骨材露出)
W	ひび割れ幅1.0~2.0mm未満	0	溶脱物 (石灰分)	その他		0	補修跡
W	ひび割れ幅0.20~1.0mm未満	0	浮 き	0	豆板	æ	漏水跡・滲み出し・滴水
	ひび割れ幅0.20mm未満	0	刺離・剥落	0	欠損	æ	流水・噴水
	湯水量の						


		施工展制	月図,	凡例	
表	示	補修の種類	表	示	補修の種類
	III	目地補修工	_	_	防錆処理工
ı	_	ひび割れ補修工		\Box	增厚範囲
Ц	\Box	断面修復工			

工事名		令和7年度 那珂川沿岸農業水利事業 (二期) 小場江堰幹線水路改修工事(その15)							
図面名	施工展開図(10/15)								
作成年月日									
縮尺	S=1:100	図面番号	9 —	10/15					
会社名									
事業所名	関東農政局	那珂川沿岸農	業水利事業	業所					


施工展開図 (11/15)

(B601~B605)

変状展開図

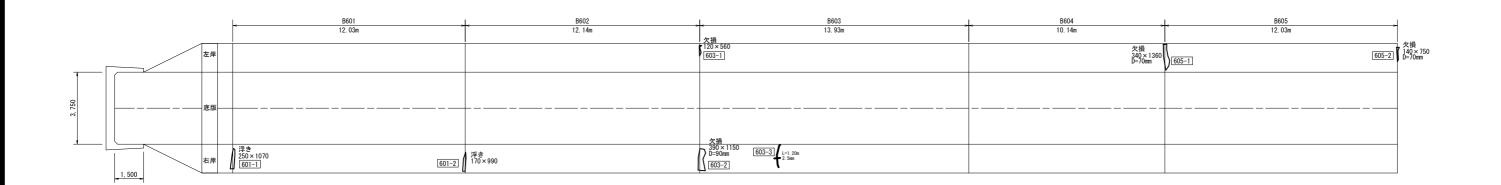

小場江堰幹線水路改修工事(その15) L=772.80m 施工展開図

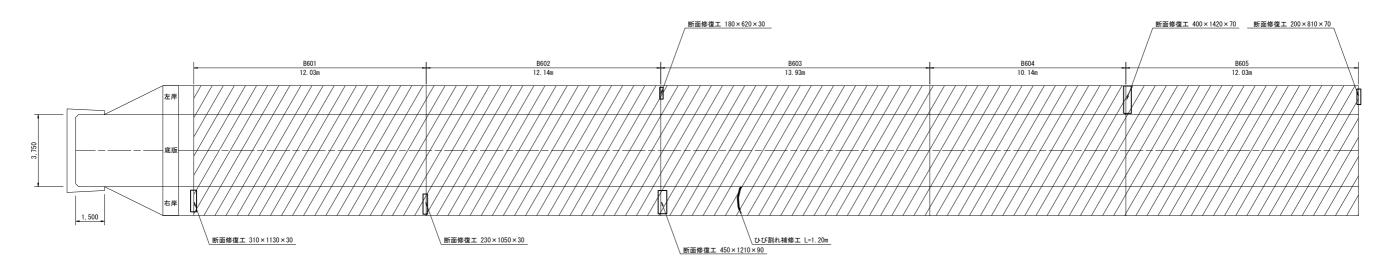

現況水路断面	U型構造【第1号1種】	U型構造【第1号1種】	U型構造【第1号1種】	U型構造【第1号1種】	U型構造【第1号1種】
タイプ	タイプC-1	タイプC-1	タイプC-1	タイプC-1	タイプC-1
嵩上げ高Δh	0. 450m				
ウィープホール設置段数	1段	1段	1段	1段	1段

変状展開図凡例

表示	変状の種類	表示	変状の種類	表示	変状の種類	表示	変状の種類
W	ひび割れ幅2.0mm以上		打總目	0	鉄筋露出		摩耗(粗骨材露出)
W	■ ひび割れ幅1.0~2.0mm未満	0	溶脱物 (石灰分)	0	その他	0	補修跡
_ W	_ ひび割れ幅0.20~1.0m未満	0	浮 き	0	豆板	æ	漏水跡・滲み出し・滴水
W	ひび割れ幅0.20mm未満		剥離・剥落	0	欠損	æ	流水・噴水

	施工展開	間図	凡仍
Ī	綿修の鎖額	*	=


表示	補修の種類	表示	補修の種類
	目地補修工		防錆処理工
_	ひび割れ補修工		增厚範囲
	断面修復工		

工事名	令和7年度 那珂川沿岸農業水利事業 (二期) 小場江堰幹線水路改修工事(その15)								
図面名	施工展開図 (11/15)								
作成年月日									
縮尺	S=1:100	図面番号	9 —	11/15					
会社名									
事業所名	関東農政局	那珂川沿岸農	業水利事	業所					


施工展開図 (12/15)

(B606~B610)

変状展開図

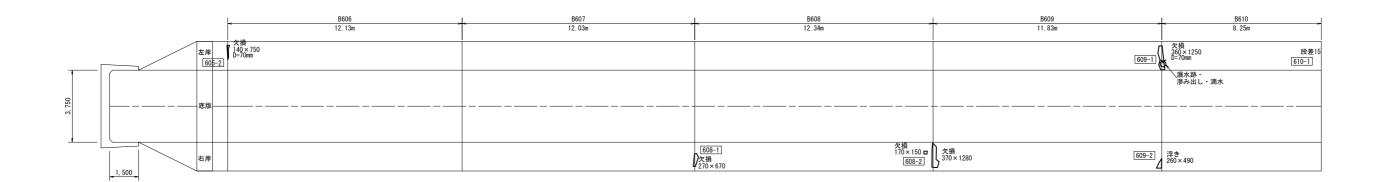

小場江堰幹線水路改修工事(その15) L=772.80m 施工展開図

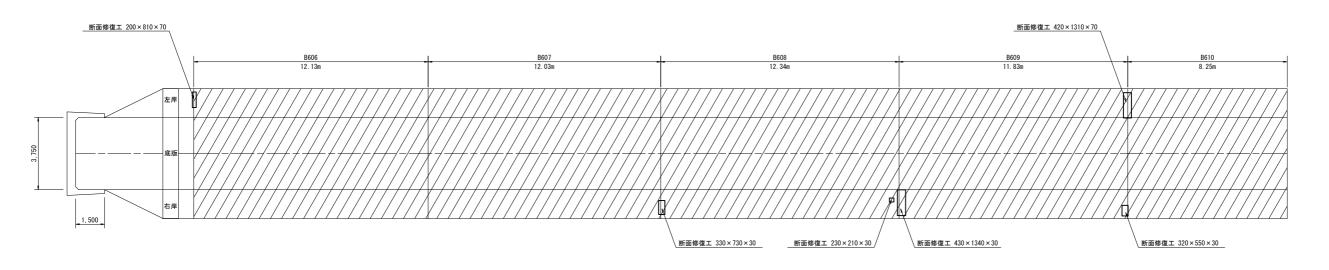

現況水路断面	U型構造【第1号1種】	U型構造【第1号1種】	U型構造【第1号1種】	U型構造【第1号1種】	U型構造【第1号1種】
タイプ	タイプ0-1	タイプC-1	タイプC-1	タイプC-1	タイプ0-1
嵩上げ高Δh	0. 450m				
ウィープホール設置段数	1段	1段	1段	1段	1段

変状展開図凡例										
変状の種類	表示	変状の種類	表示	変状の種類	表示	変状の種類				
割れ幅2.0mm以上		打總目	0	鉄筋露出		摩耗(粗骨材露出)				
割れ幅1.0~2.0m未満		溶脱物 (石灰分)		その他)	補修路				

24 71	SC DOWN TEAM	34 ""	SC SUCCESSION	34 ""	N.W. WILLIAM	34 "/"	X-W-WIENK
	ひび割れ幅2.0mm以上		打總目	0	鉄筋露出		摩耗(粗骨材露出)
W	ひび割れ幅1.0~2.0mm未満	0	溶脱物 (石灰分)	0	その他	0	補修跡
W	ひび割れ幅0.20~1.0m未満	0	浮 き	0	豆板	æ	漏水跡・滲み出し・滴水
W	ひび割れ幅0.20mm未満		剥離・剥落	0	欠損	æ	流水・噴水
							漏水量の単位は L/min

施工展開図凡例										
表 示 補修の種類 表 示 補修の種類										
	目地補修工		防錆処理工							
_	ひび割れ補修工		增厚範囲							
	断面修復工									


工事名	令和7年度 那珂 小場江堰幹	川沿岸農業水 線水路改修工		
図面名	施工	展開図(12/	15)	
作成年月日				
縮尺	S=1:100	図面番号	9 —	12/15
会社名				
事業所名	関東農政局	那珂川沿岸農	業水利事業	業所


施工展開図 (13/15)

(B611~B615)

--- c-1·100

変状展開図

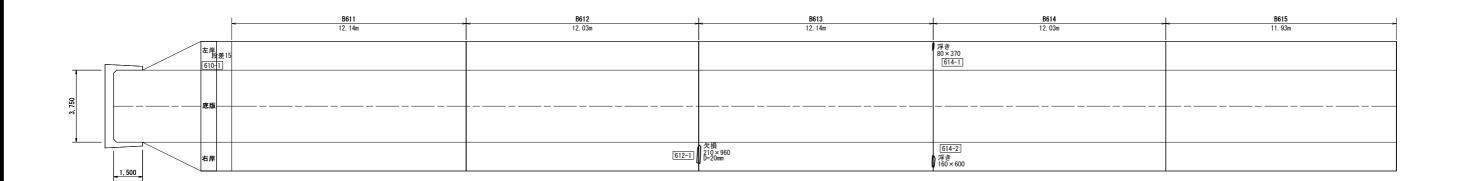

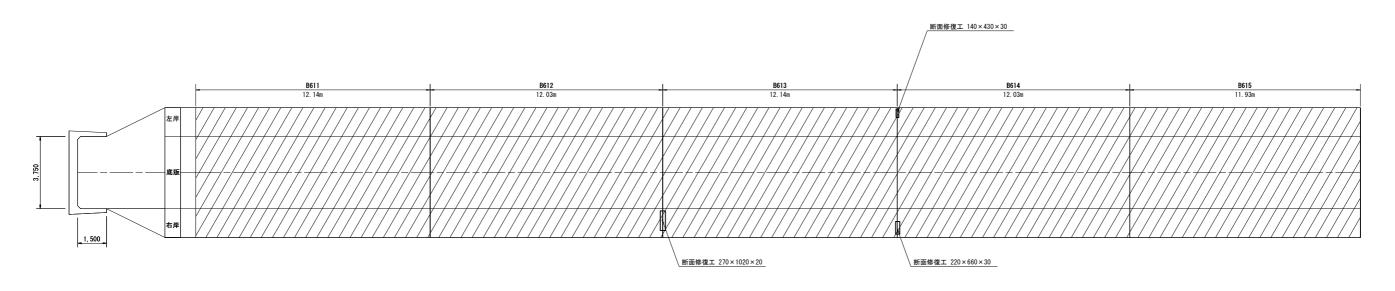

現況水路断面	U型構造【第1号1種】	U型構造【第1号1種】	U型構造【第1号1種】	U型構造【第1号1種】	U型構造【第1号1種】
タイプ	タイプC-2	タイプC-2	タイプC-2	タイプC-2	タイプ0-2
嵩上げ高∆h	0. 450m	0. 450m	0. 450m	0. 450m	0. 400m
ウィープホール設置段数	1段	1段	1段	1段	1段

変状展開図凡例

表示	変状の種類	表示	変状の種類	表示	変状の種類	表示	変状の種類
_ =	ひび割れ幅2.0mm以上		打總目	0	鉄筋露出		摩耗(粗骨材露出)
W	ひび割れ幅1.0~2.0mm未満	0	溶脱物 (石灰分)	0	その他	0	補修跡
_ W	_ ひび割れ幅0.20~1.0m未満	0	浮 き	0	豆板	æ	漏水跡・滲み出し・滴水
W	ひび割れ幅0.20mm未満		剥離・剥落		欠損	æ	流水・噴水

施工展開図凡例

表示	補修の種類	表示	補修の種類
	目地補修工		防錆処理工
_	ひび割れ補修工		增厚範囲
	断面條復工		


工事名	令和7年度 那珂川沿岸農業水利事業 (二期) 小場江堰幹線水路改修工事(その15)					
図面名	施工展開図(13/15)					
作成年月日						
縮尺	S=1:100	図面番号	9 —	13/15		
会社名						
事業所名	関東農政局	那珂川沿岸農	業水利事	業所		


施工展開図 (14/15)

(B616~B620)

9-1:100

変状展開図

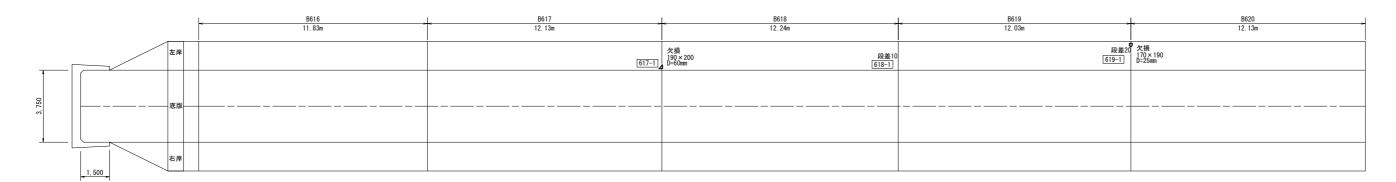

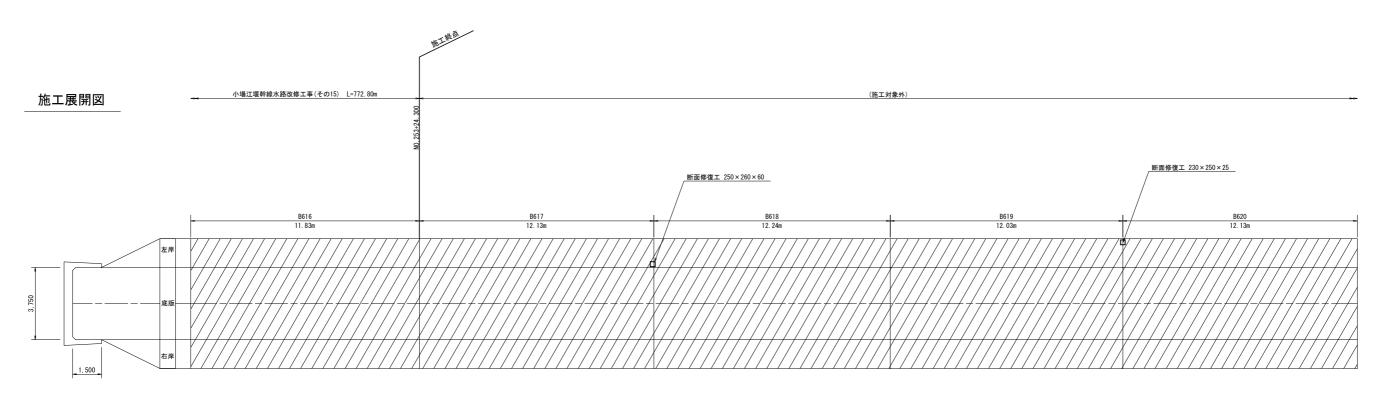

現況水路断面	U型構造【第1号1種】	U型構造【第1号1種】	U型構造【第1号1種】	U型構造【第1号1種】	U型構造【第1号1種】
タイプ	タイプ0-2	タイプ0-2	タイプC-2	タイプC-2	タイプ0-2
嵩上げ高∆h	0. 400m				
ウィープホール設置段数	1段	1段	1段	1段	1段

変状展開図凡例

表示	変状の種類	表示	変状の種類	表示	変状の種類	表示	変状の種類
	ひび割れ幅2.0mm以上		打總目	0	鉄筋露出		摩耗(粗骨材露出)
W	ひび割れ幅1.0~2.0m未満	0	溶脱物 (石灰分)	0	その他	0	補修跡
w	ひび割れ幅0.20~1.0m未満	0	浮 き	0	豆板	æ	漏水跡・滲み出し・滴水
W	ひび割れ幅0.20mm未満	0	刺離・剥落	0	欠損	æ	流水・噴水
							漏水量の単位は L/min

施工展開図凡例


表示	補修の種類	表示	補修の種類
	目地補修工		防錆処理工
_	ひび割れ補修工		增厚範囲
	断面修復工		

工事名	令和7年度 那珂川沿岸農業水利事業 (二期) 小場江堰幹線水路改修工事(その15)					
図面名	施工展開図 (14/15)					
作成年月日						
縮尺	S=1:100	図面番号	9 —	14/15		
会社名						
事業所名	関東農政局	那珂川沿岸農	業水利事	業所		


施工展開図(15/15) s=1:100


暗渠 (B593~B595) 開渠 (B596)

変状展開図

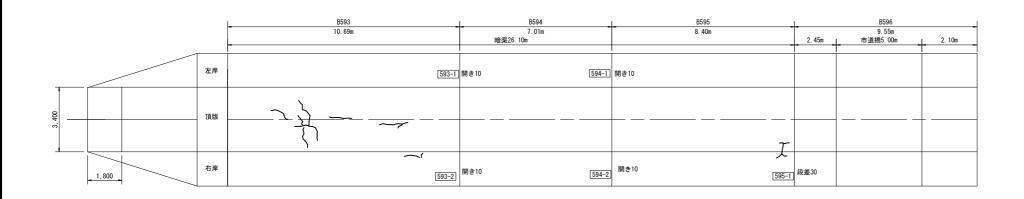



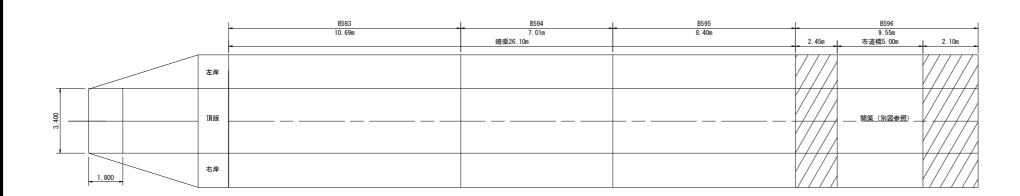

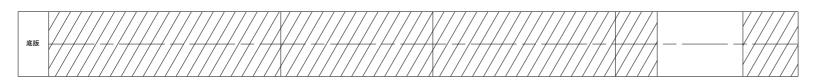



現況水路断面	暗渠	暗渠	暗渠		U型構造【第1号1種】	
タイプ	嵩上げ非施工(底版増し厚工)	嵩上げ非施工(底版増し厚工)	嵩上げ非施工(底版増し厚工)	タイプC-1	改修 (市道橋)	タイプC-1
嵩上げ高∆h	-	_	_	0. 450m	_	0. 450m
ウィープホール設置段数	0段	0段	0段	1段	1段	1段


	変状展開図凡例							
表 示 変状の種類 表 示 変状の種類 表 示 変状の種類			表示	変状の種類				
_	1	ひび割れ幅2.0m以上		打継目	0	鉄筋露出		摩耗(粗骨材露出)
	Ŧ	ひび割れ幅1.0~2.0m未満	0	溶脱物 (石灰分)	0	その他	0	補修跡
	¥	ひび割れ幅0.20~1.0m未満	0	浮 き	0	豆板	æ	漏水跡・滲み出し・滴水
	T_	ひび割れ幅0.20mm未満	0	剥離・剥落	0	欠損	æ	流水・噴水
	漏水量の単位は L/min							

	施工展開図凡例							
表示	補修の種類	表示	補修の種類					
	目地補修工		防錆処理工					
_	ひび割れ補修工		增厚範囲					
	断面修復工							

工事名	令和7年度 那珂川沿岸農業水利事業 (二期) 小場江堰幹線水路改修工事(その15) 施工展開図 (15/15)				
図面名					
作成年月日					
縮尺	S=1:100	図面番号	9 —	15/15	
会社名					
事業所名	関東農政局	業水利事	業所		

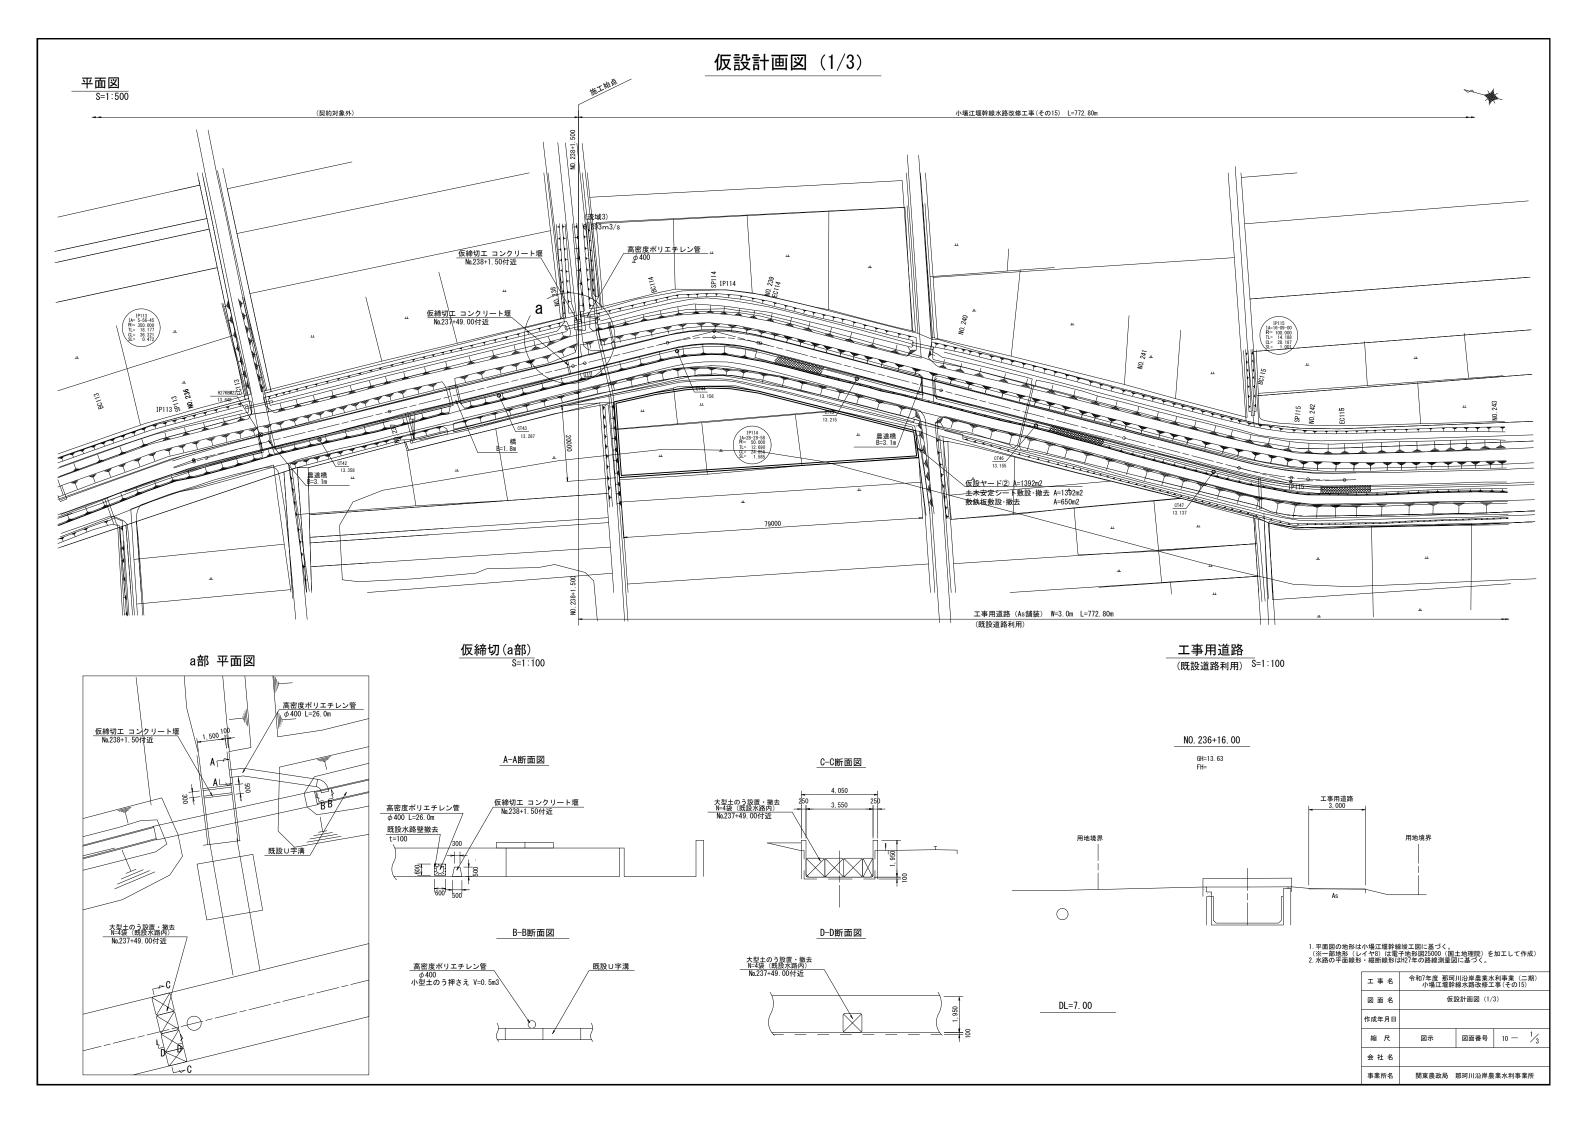


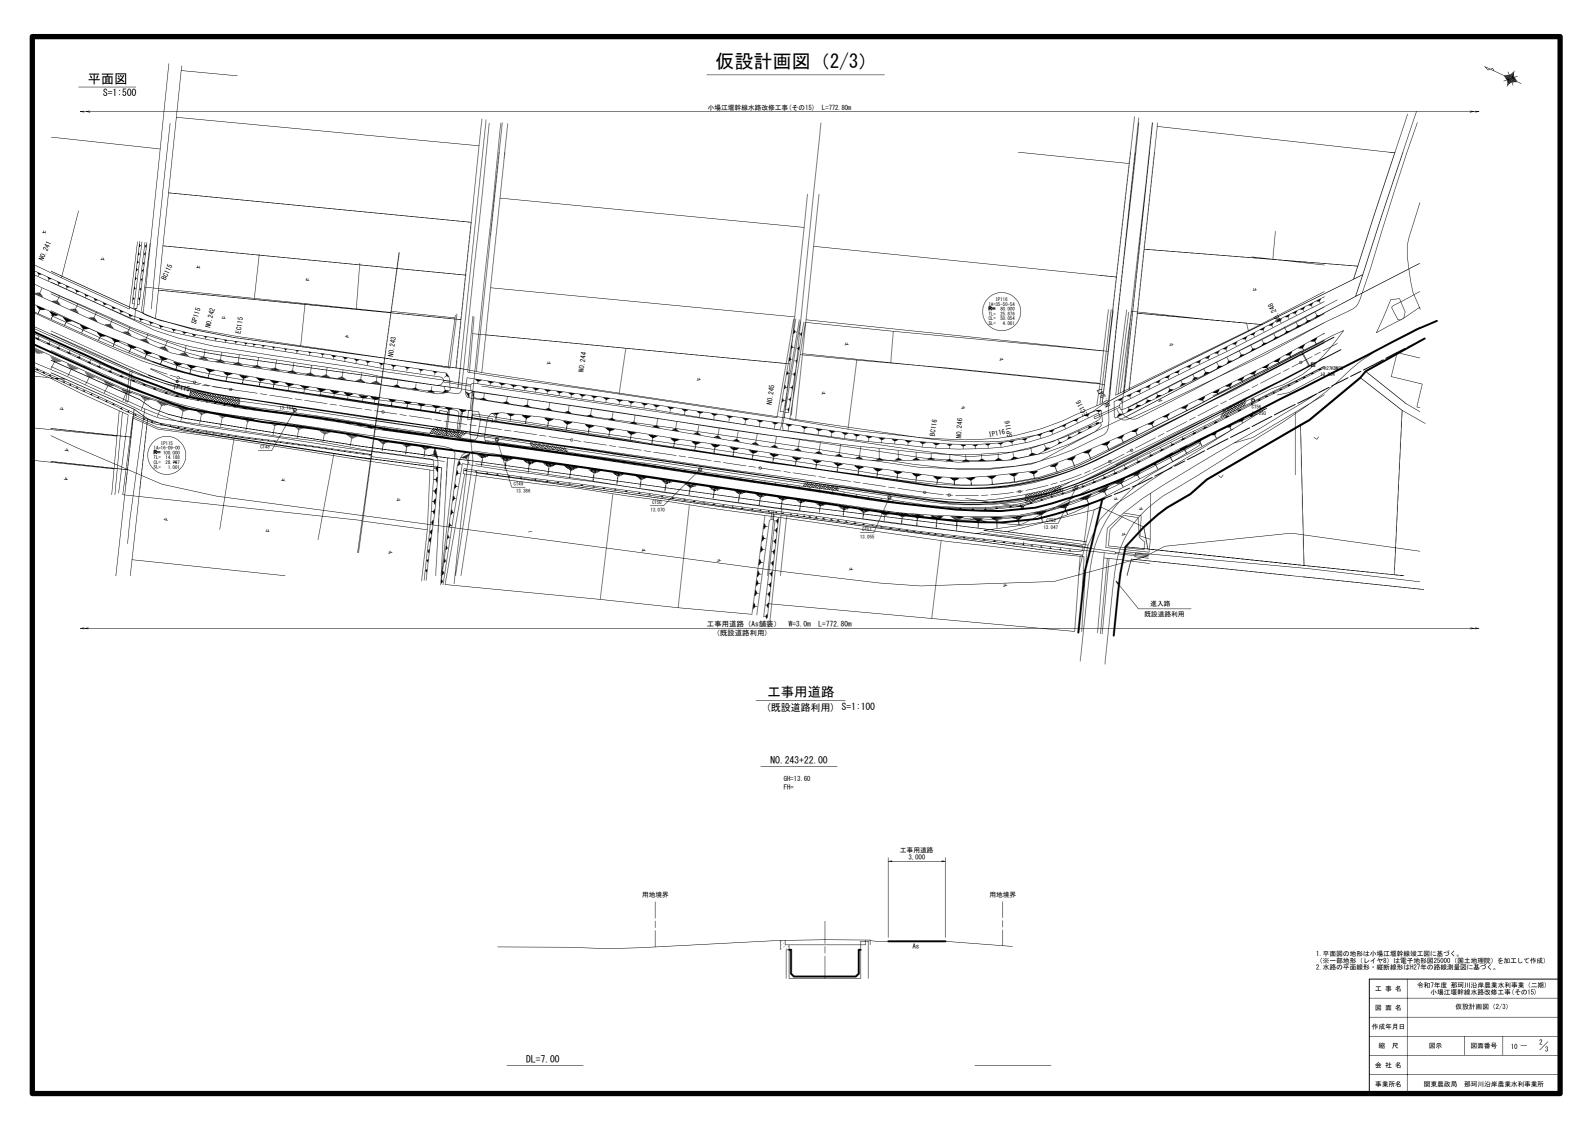

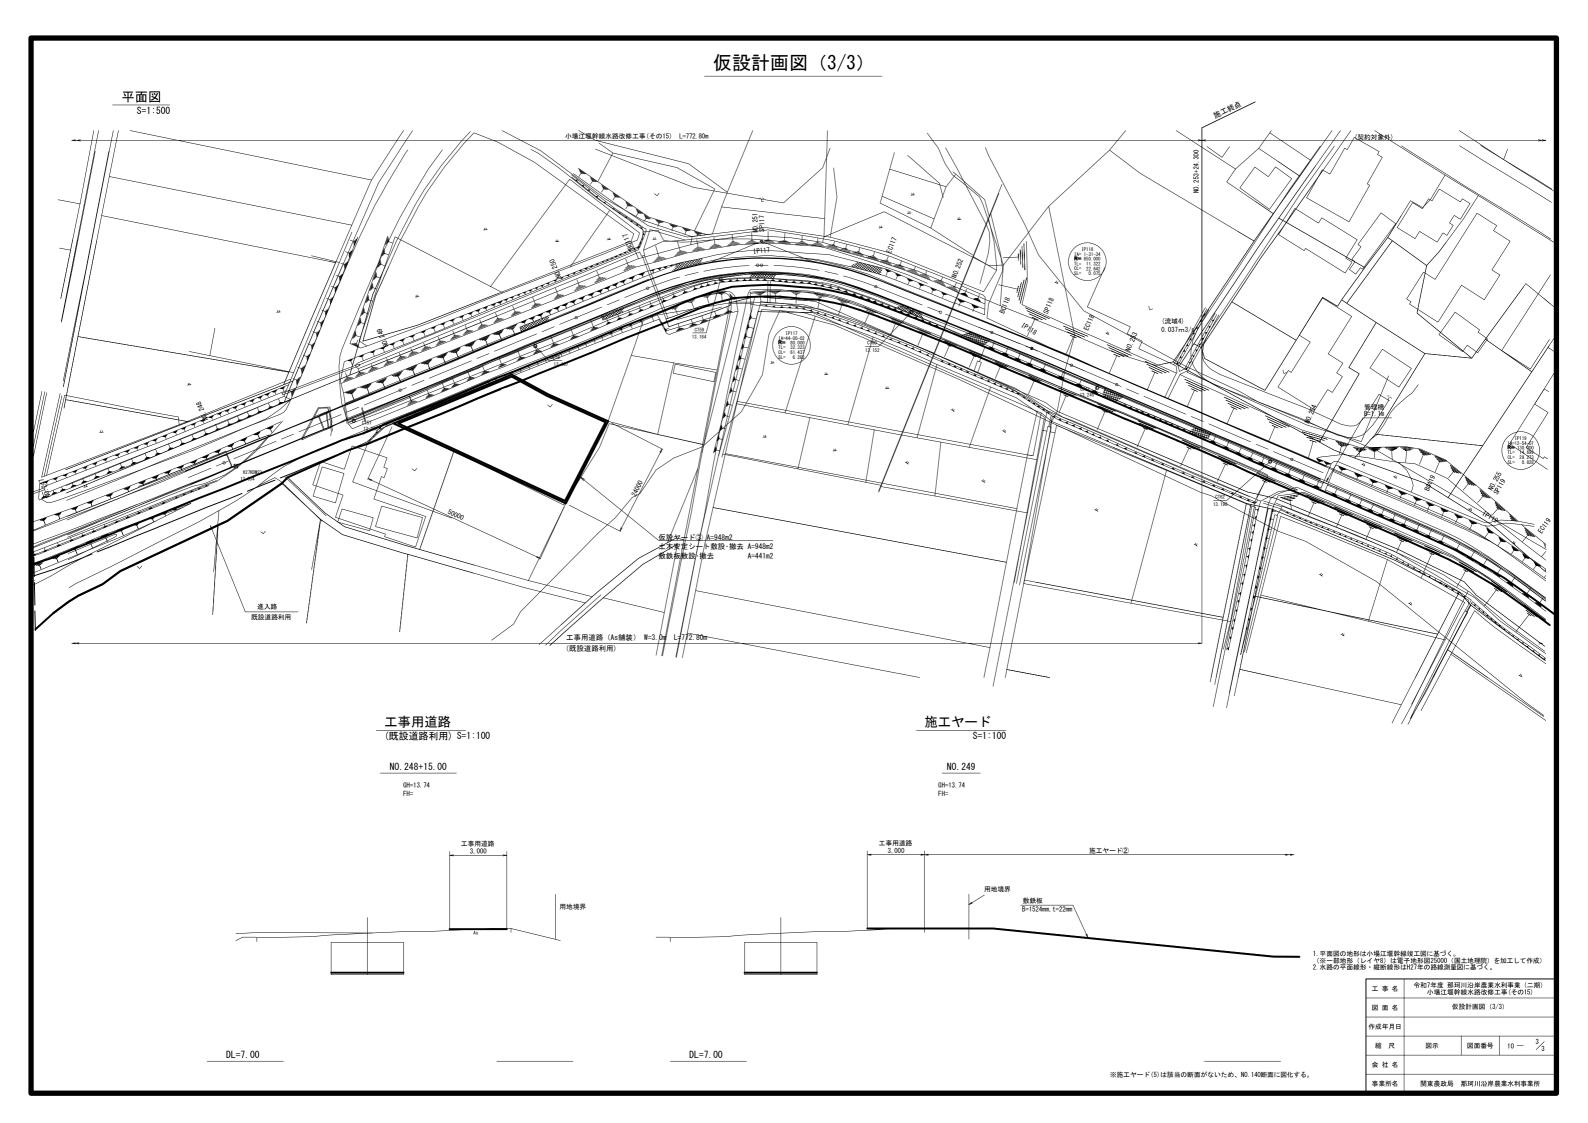


市道橋仮設計画図(1/3)


(第1号市道橋(1/2))

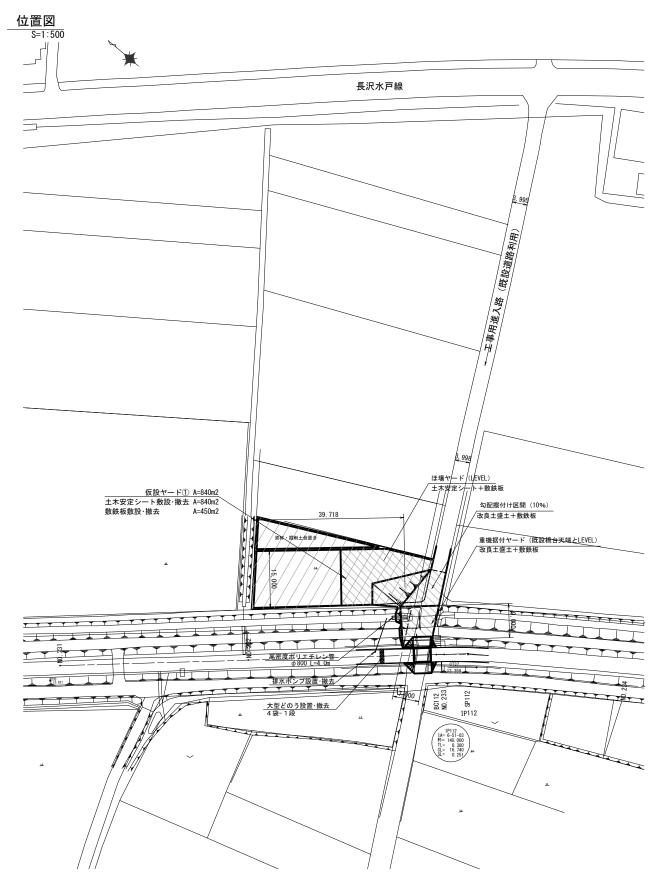


1. 平面図の地形は小場江堰幹線竣工図に基づく。 (※一部地形(レイヤ8)は電子地形図5500(国土地理院)を加工して作成) 2. 水路の平面線形・縦断線形はH27年の路線測量図に基づく。

工事名	令和7年度 那珂川沿岸農業水利事業 (二期) 小場江堰幹線水路改修工事(その15)					
図面名	市道橋仮設計画図(1/3)					
作成年月日						
縮尺	図示	図面番号	11 —	1/3		
会社名						
事業所名	関東農政局	那珂川沿岸農	業水利事業	美所		

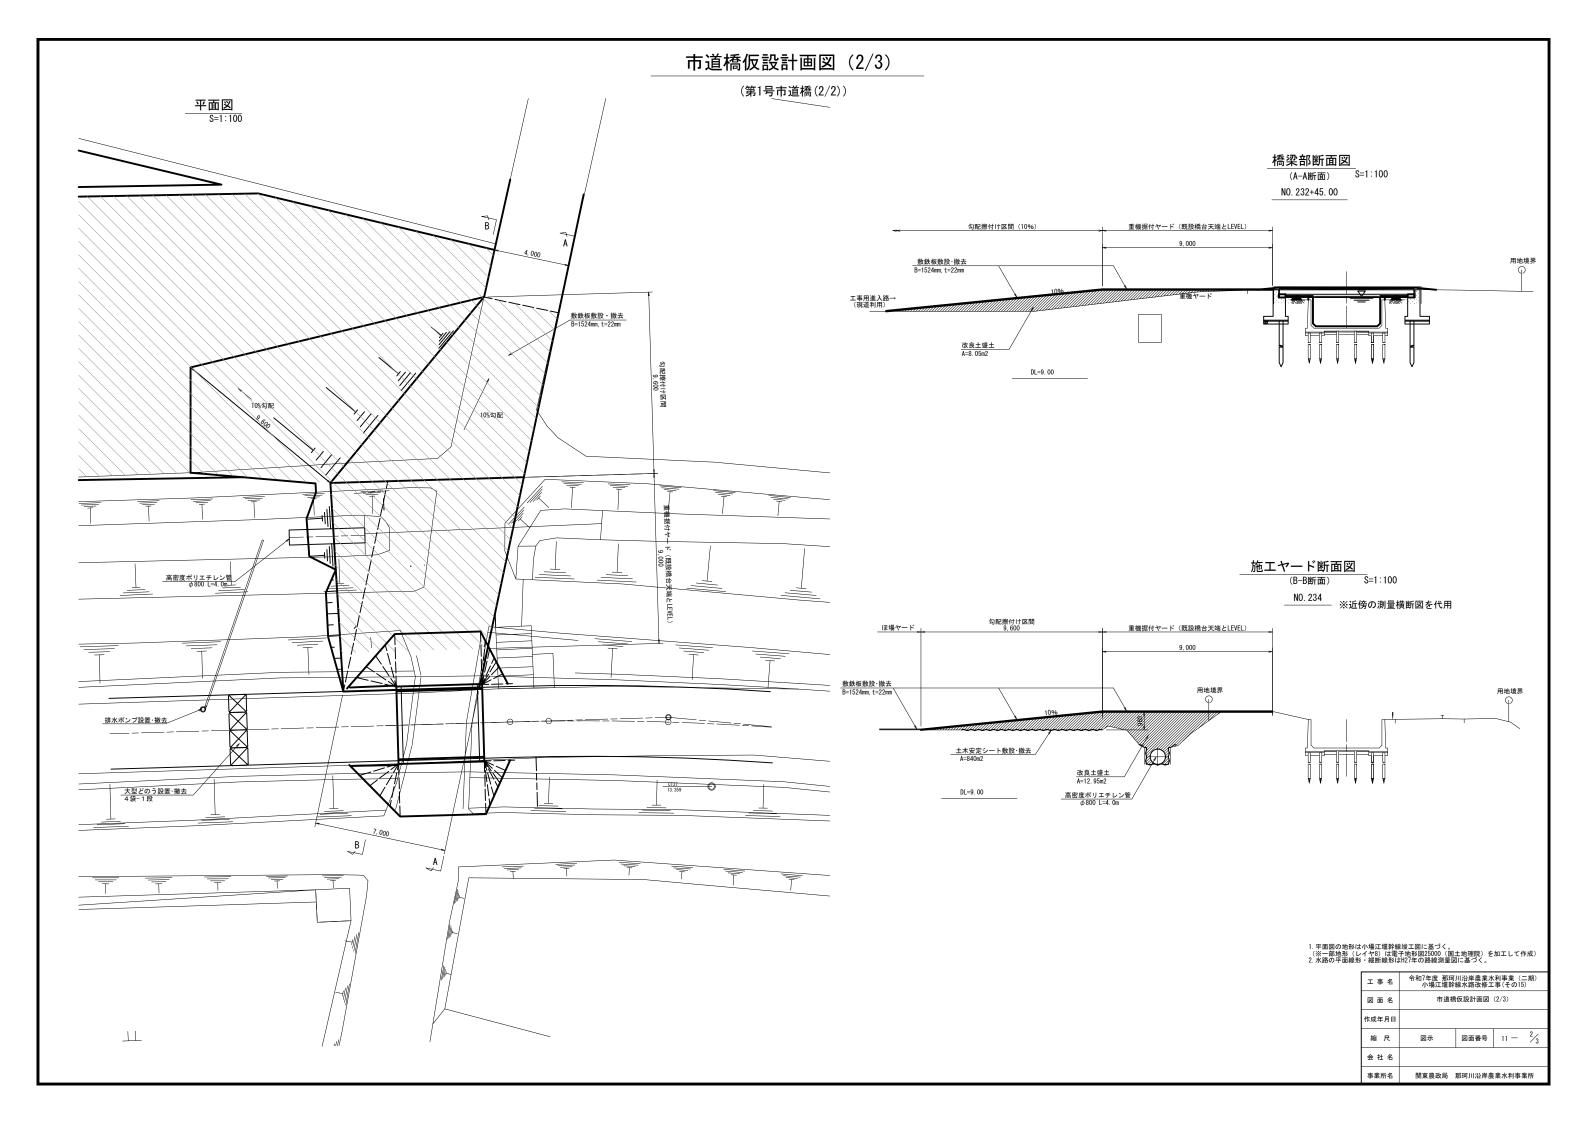


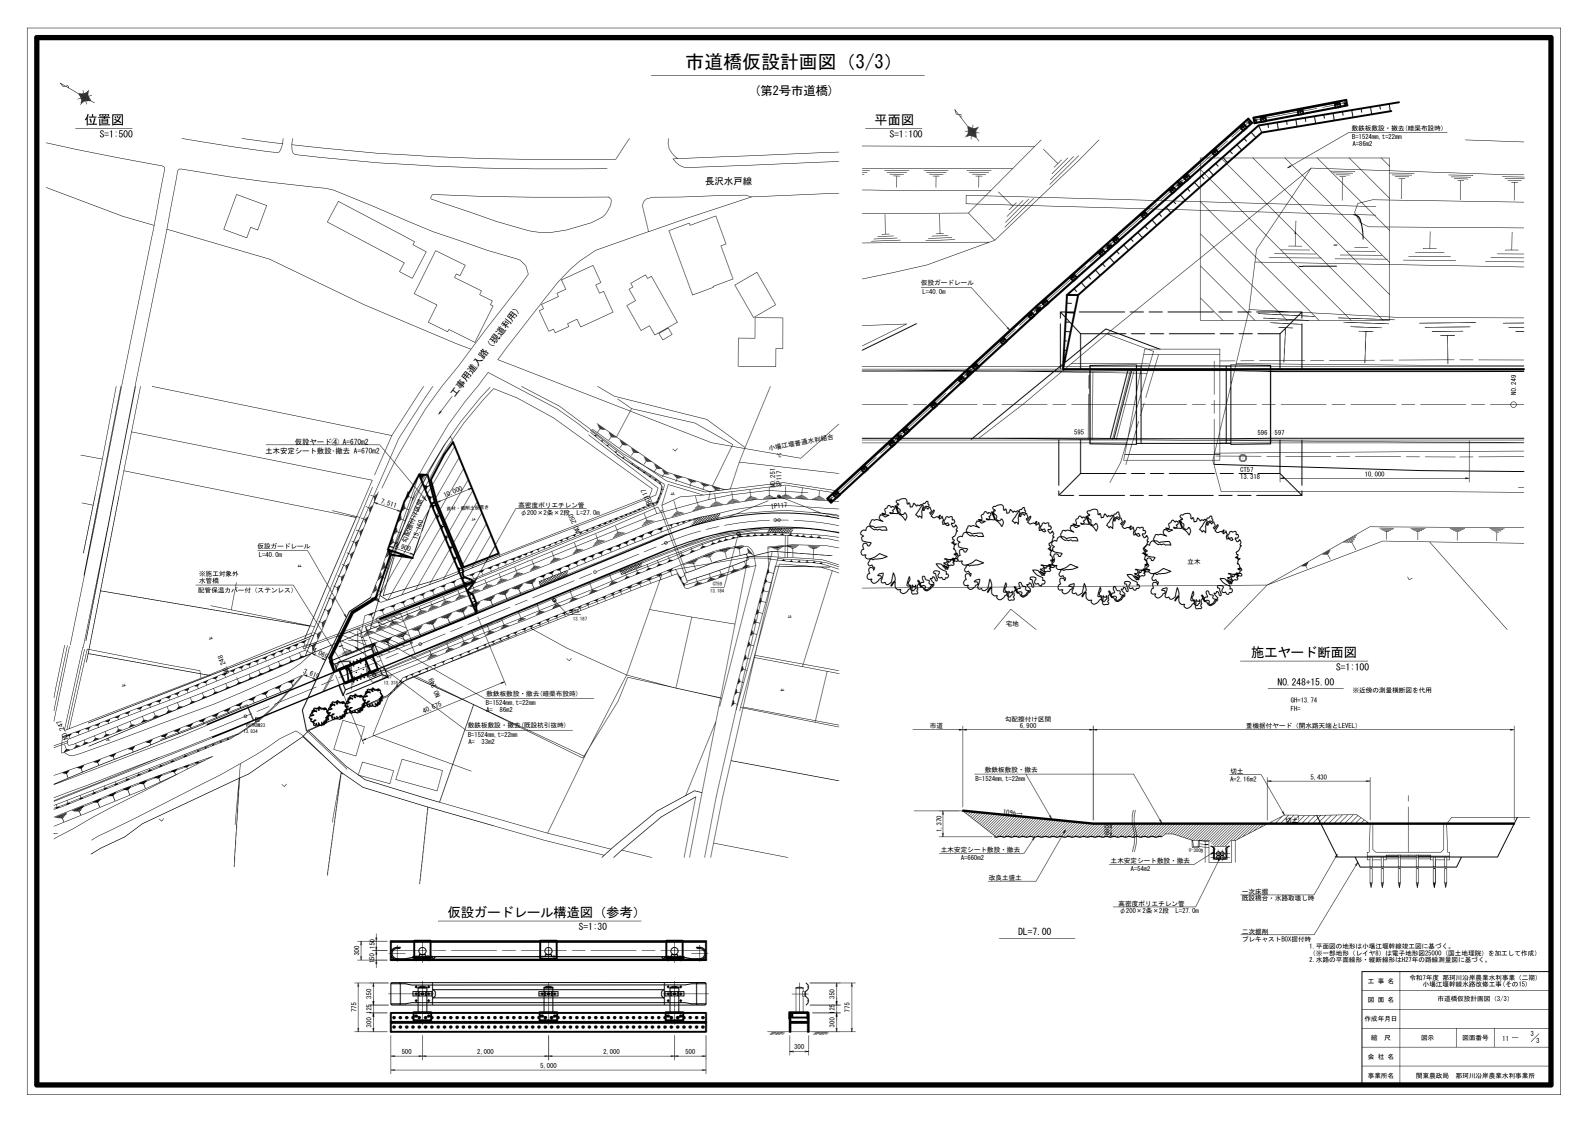


水管橋撤去復旧図

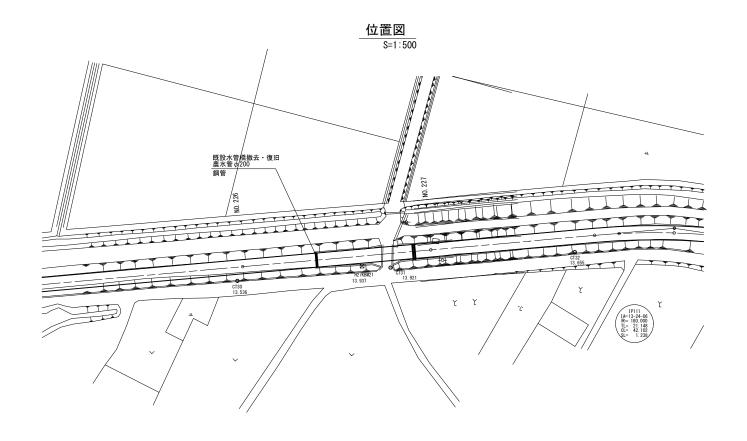

断面図 S=1:100 農業用水管

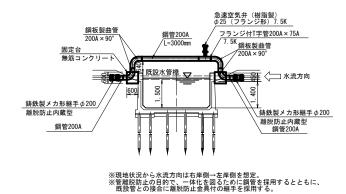

<u>農業用水管固定台</u> S=1:20 無筋コンクリート

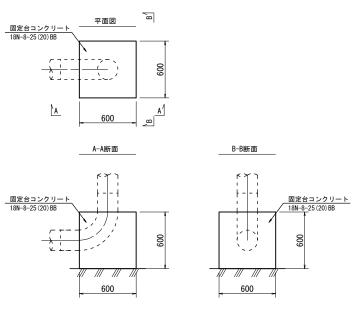

工事名	令和7年度 那珂川沿岸農業水利事業 (二期) 小場江堰幹線水路改修工事(その15)					
図面名	水管橋撤去復旧図					
作成年月日						
縮尺	図示	図面番号	12			
会社名						
事業所名	関東農政局	那珂川沿岸農	業水利事業所			

