





縦断図

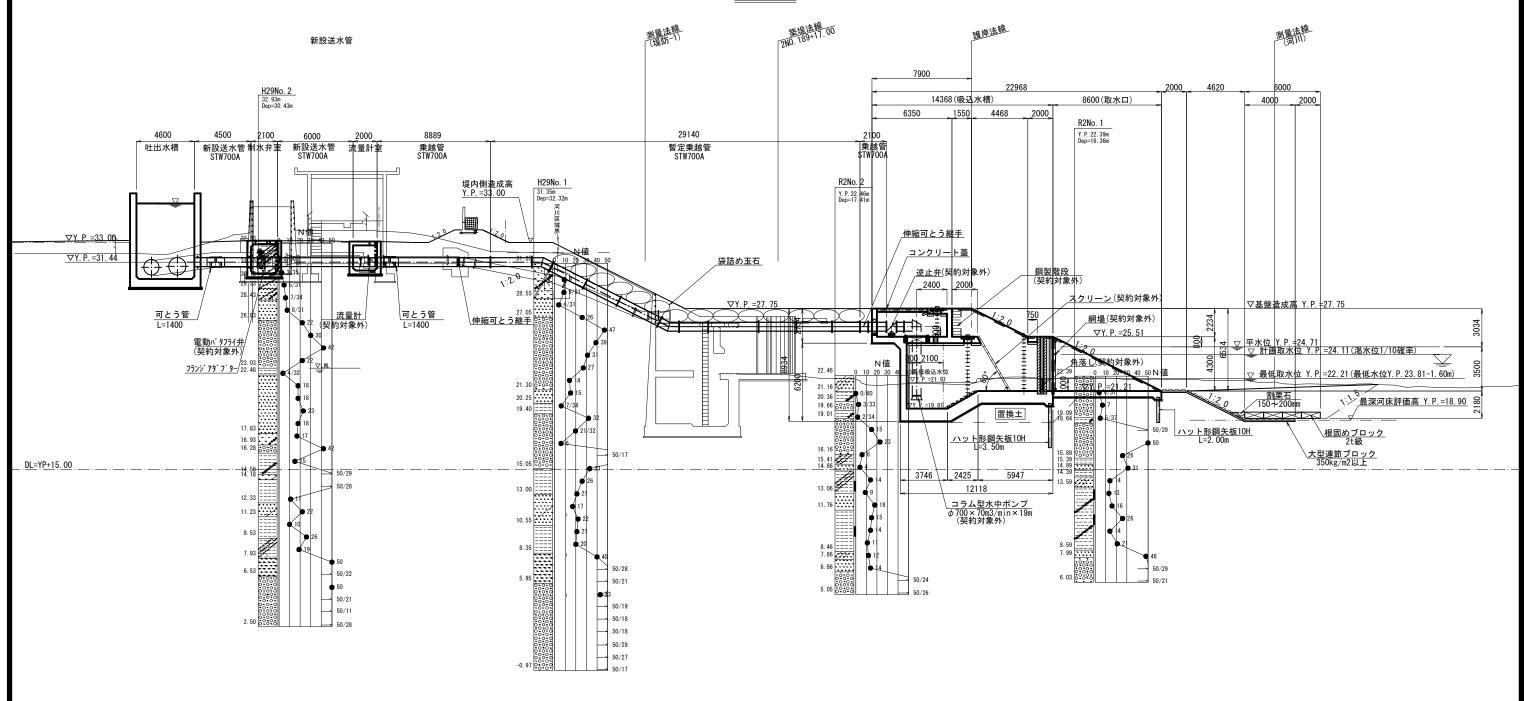



工事	名	令和7年度 鬼怒 船玉揚水	川南部国営店 (機場整備そ	
図 面 名 縦断図(1)				
作成年.	月日			
縮	尺	S=1:150	図面番号	3-1/7
会 社	名			
事務所	i名	関東農政局	栃木南部農	業水利事業所

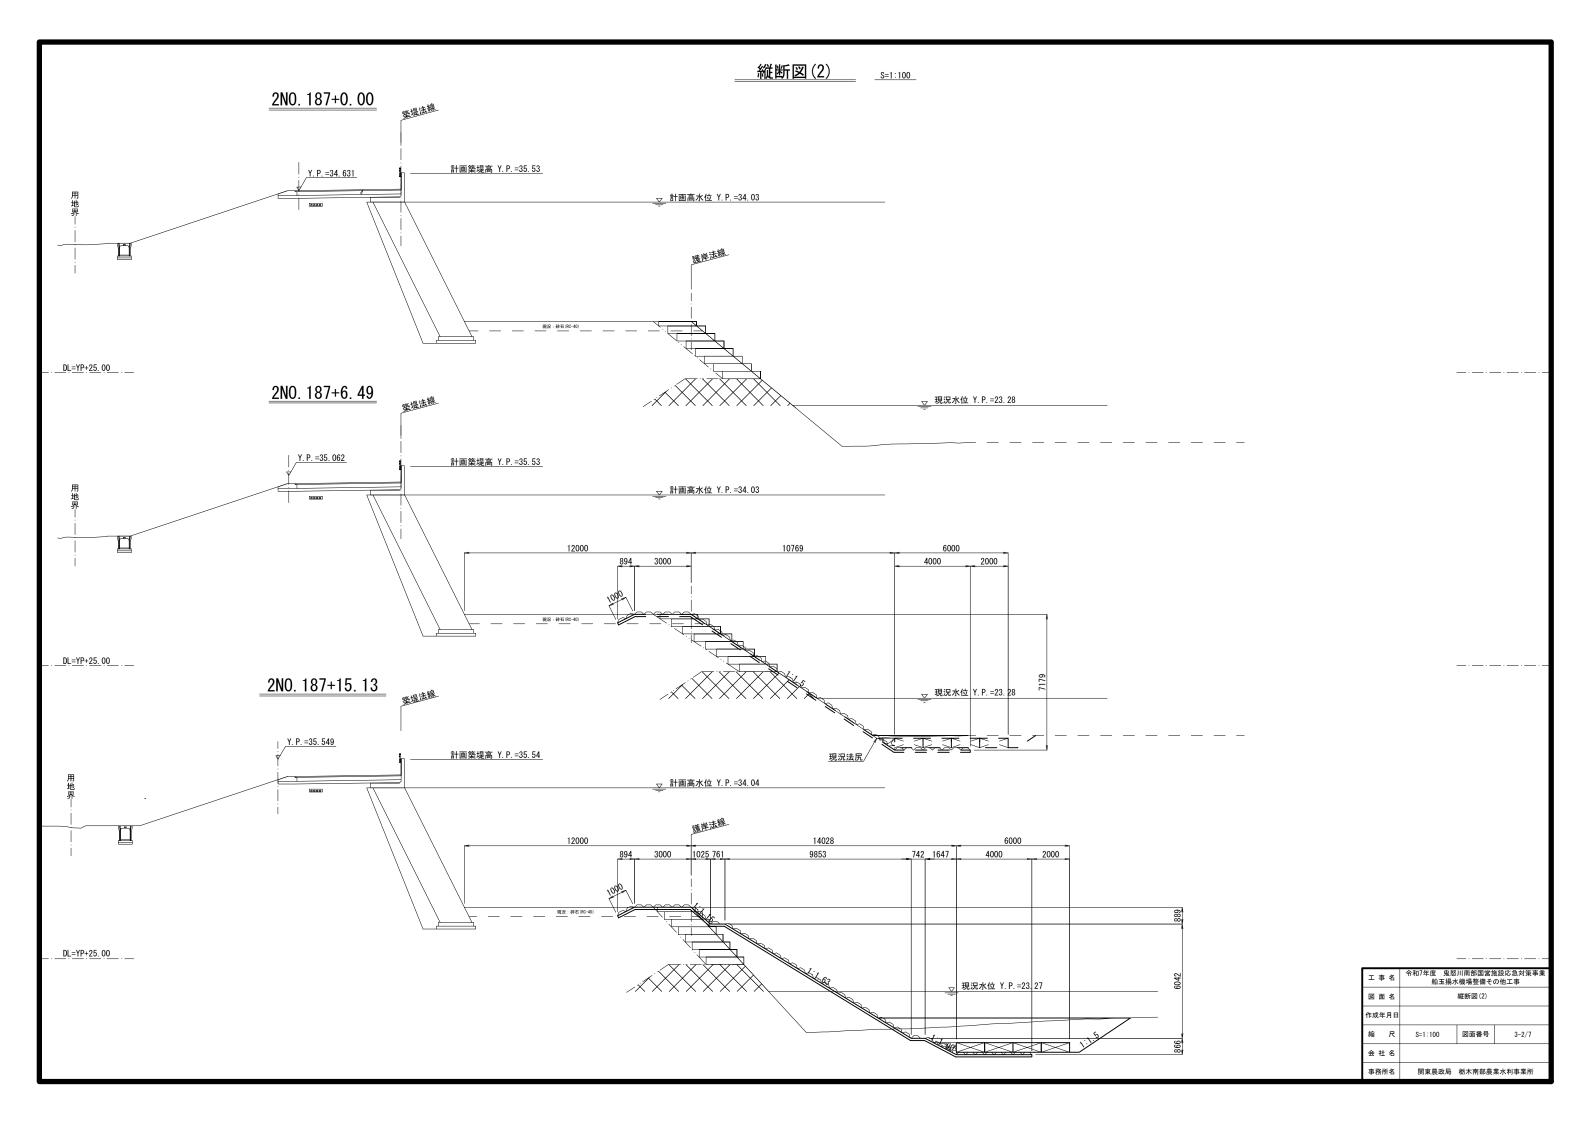


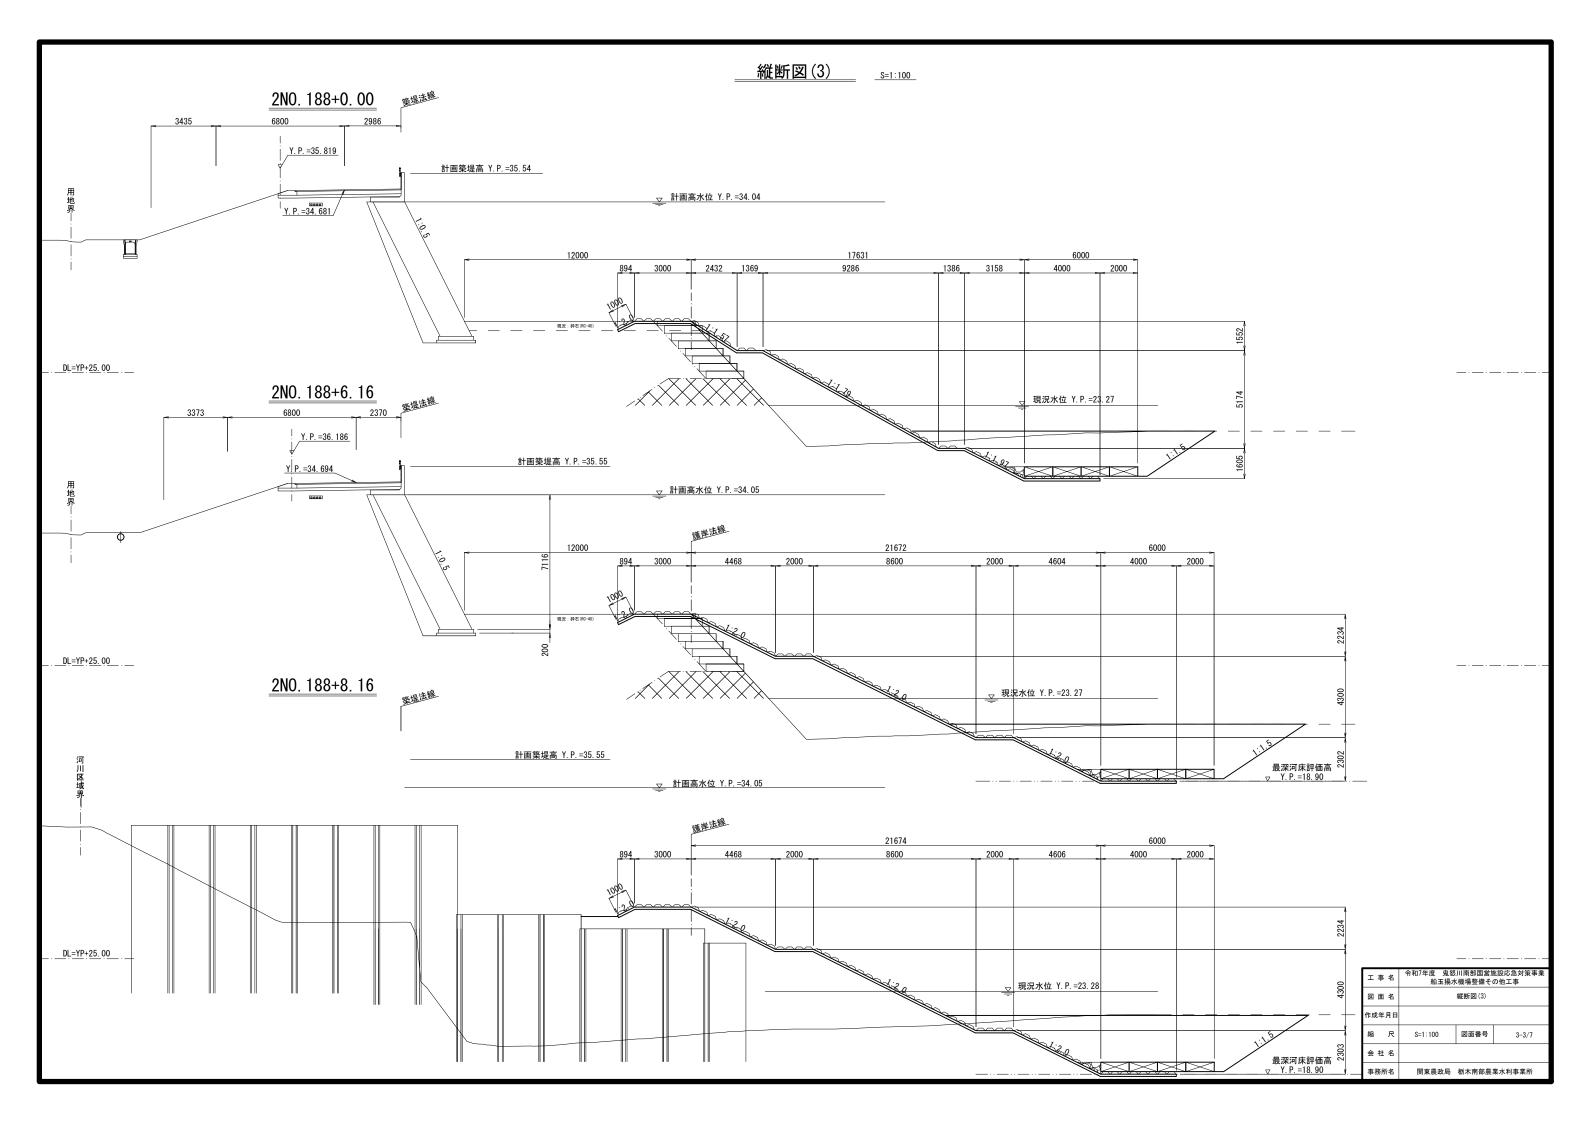


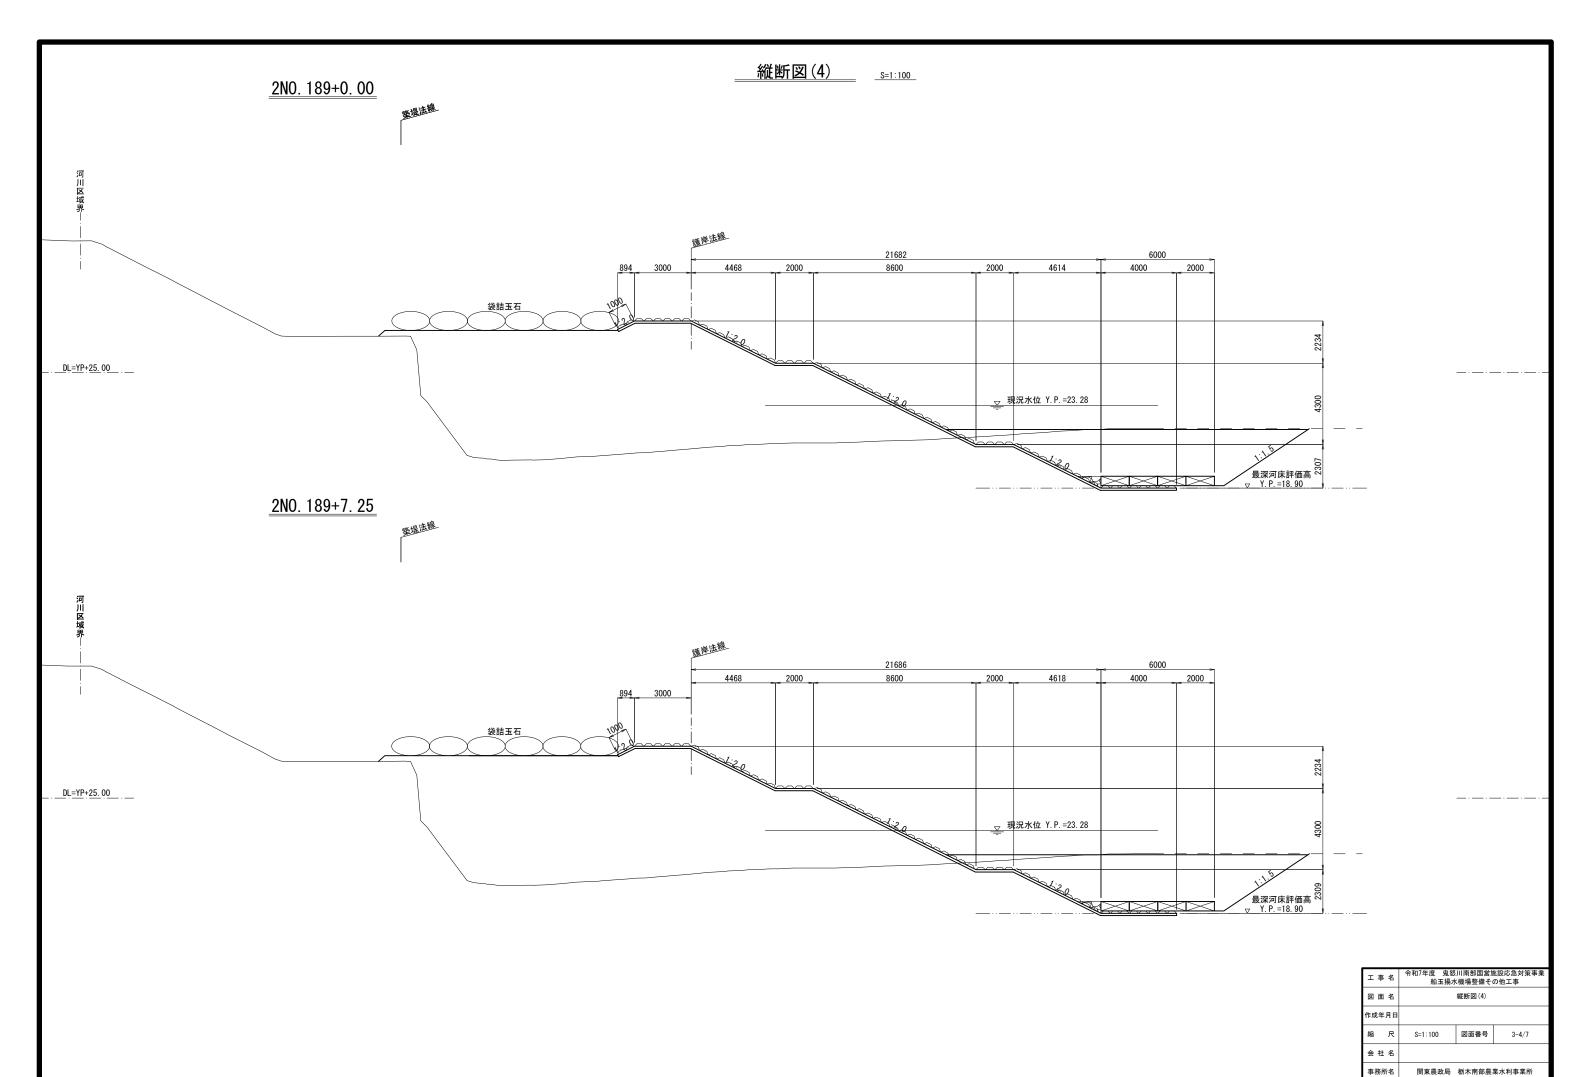


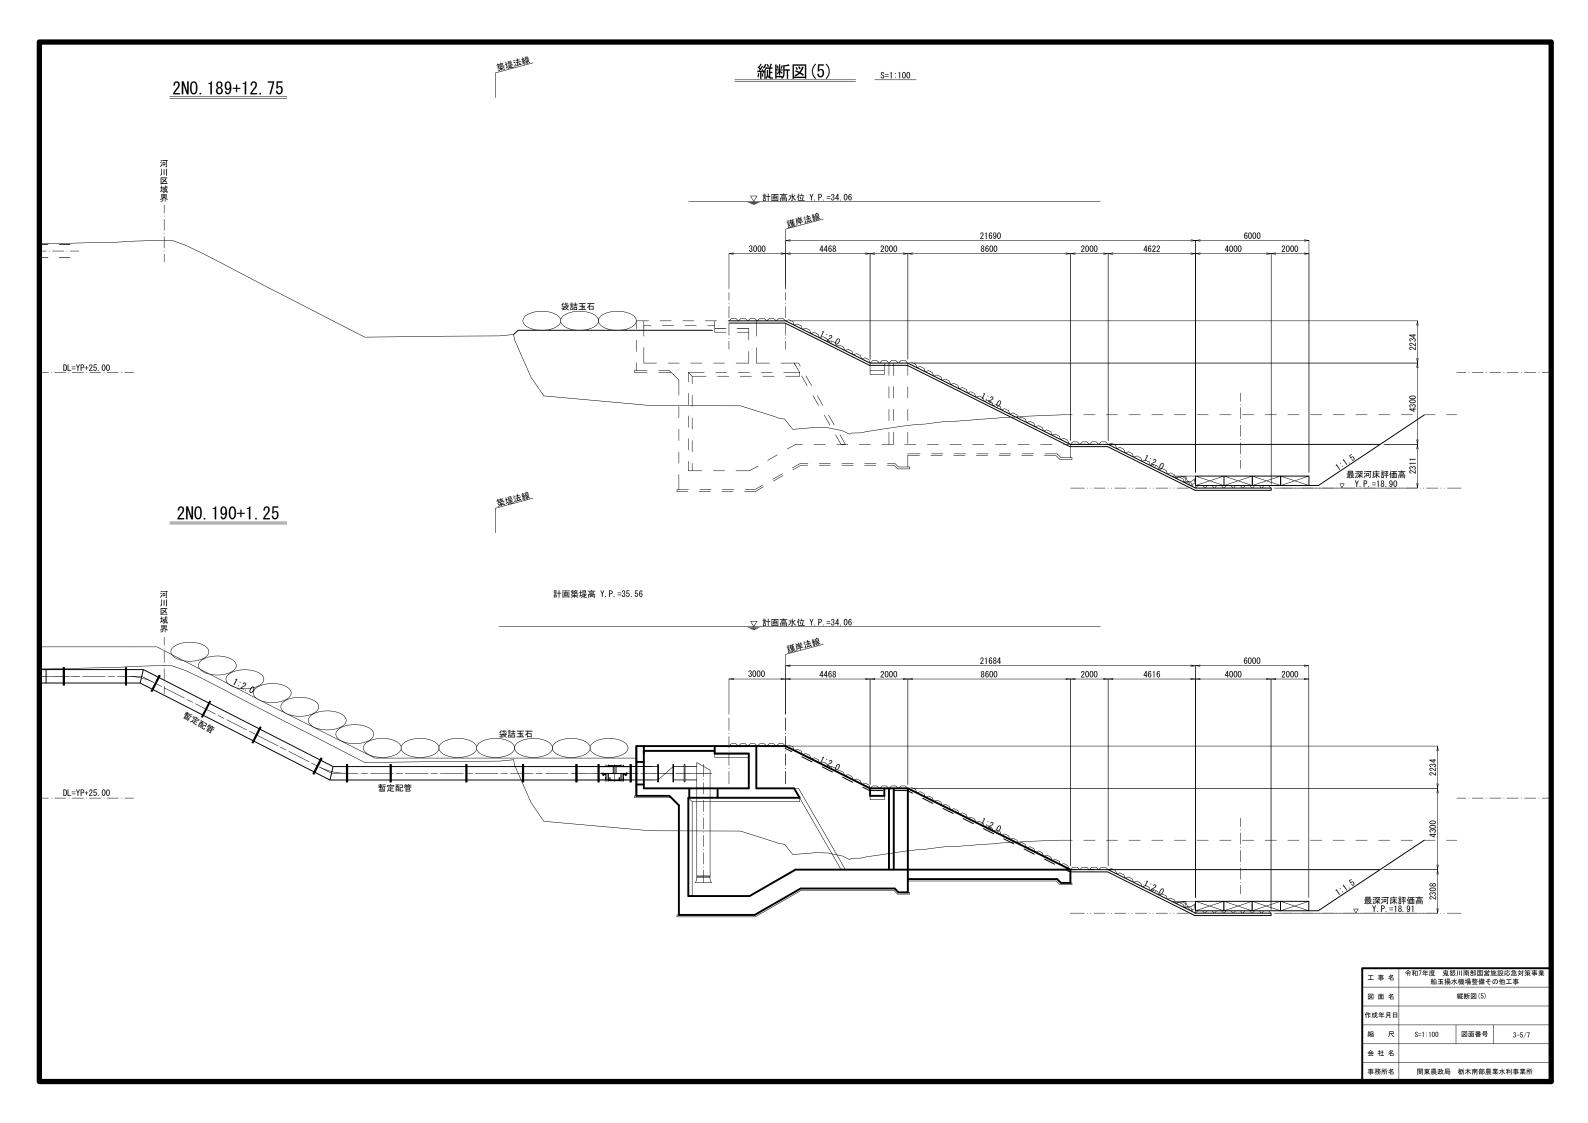

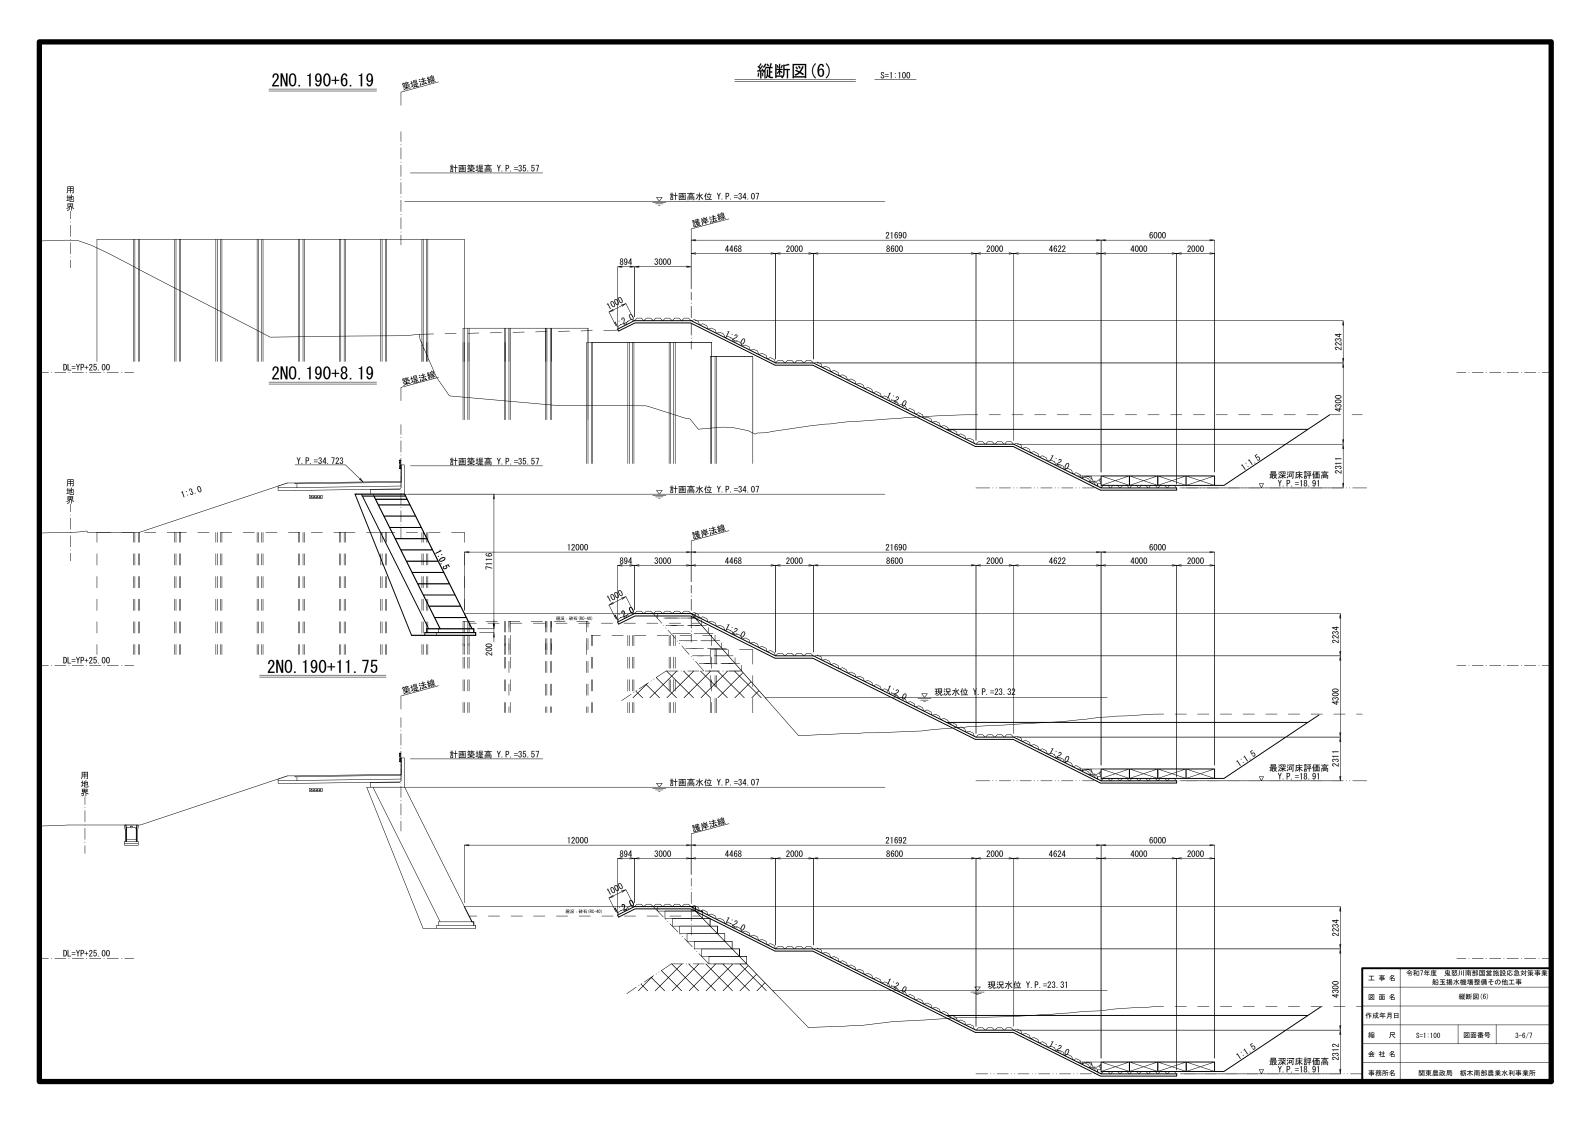


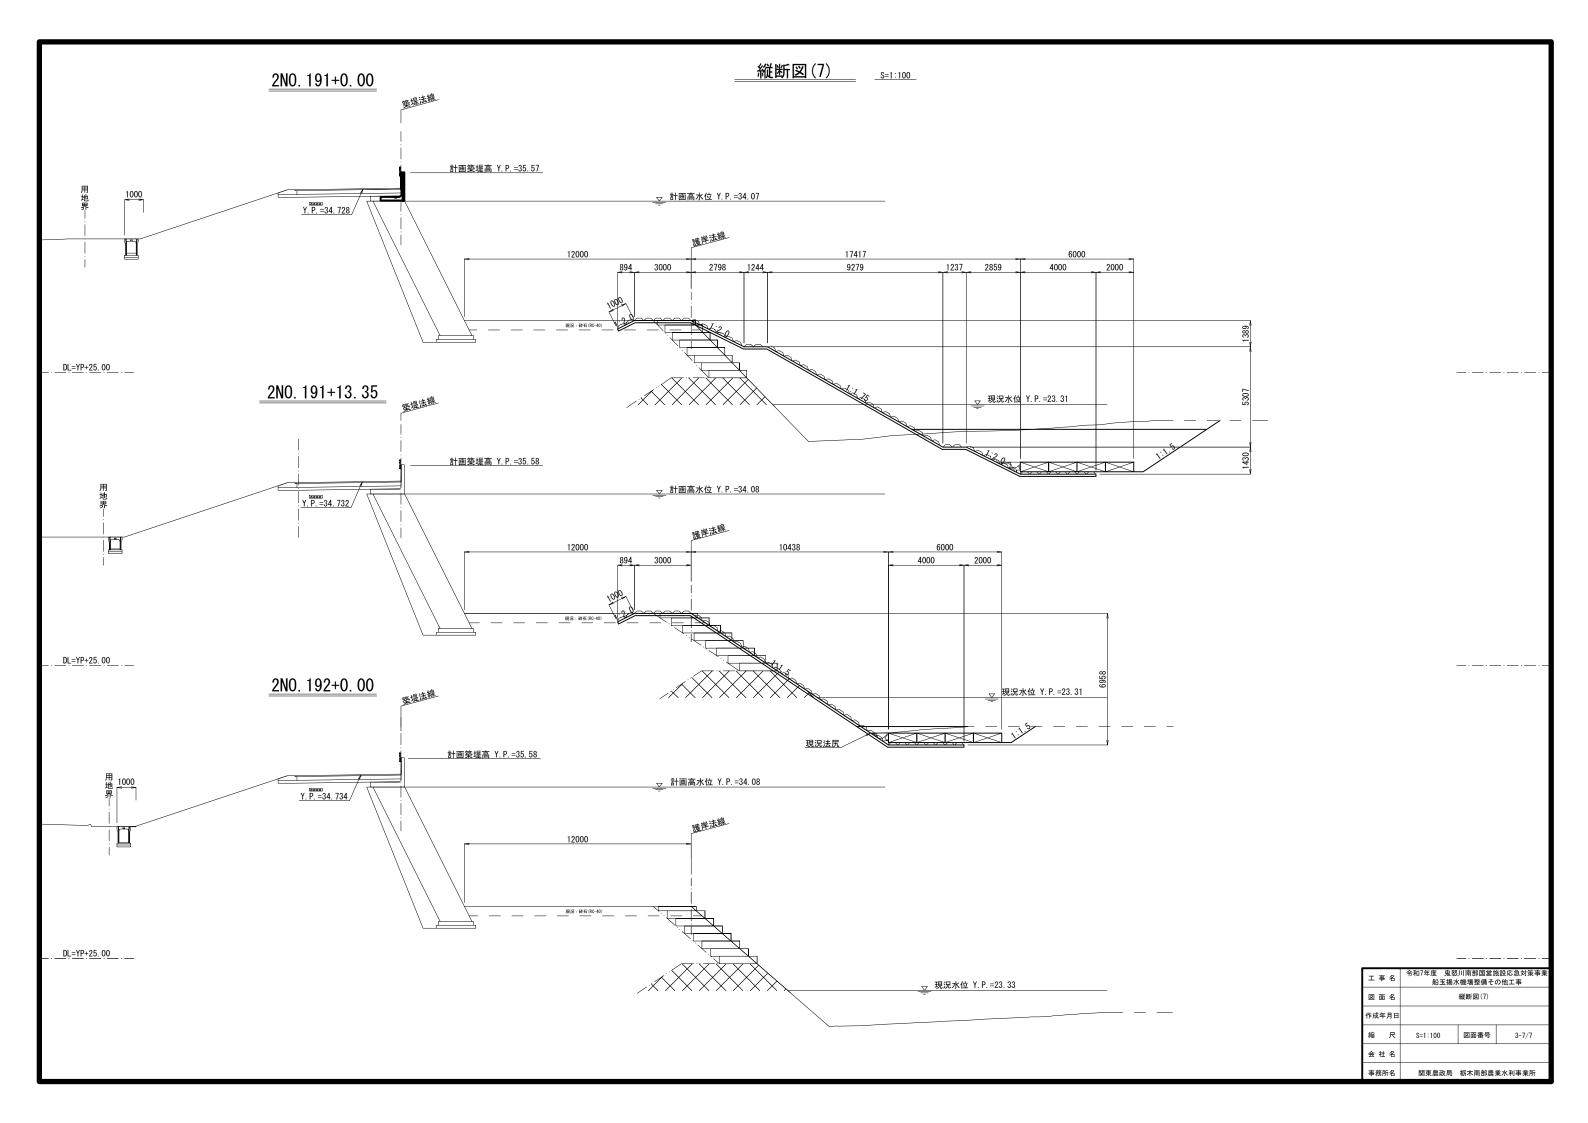

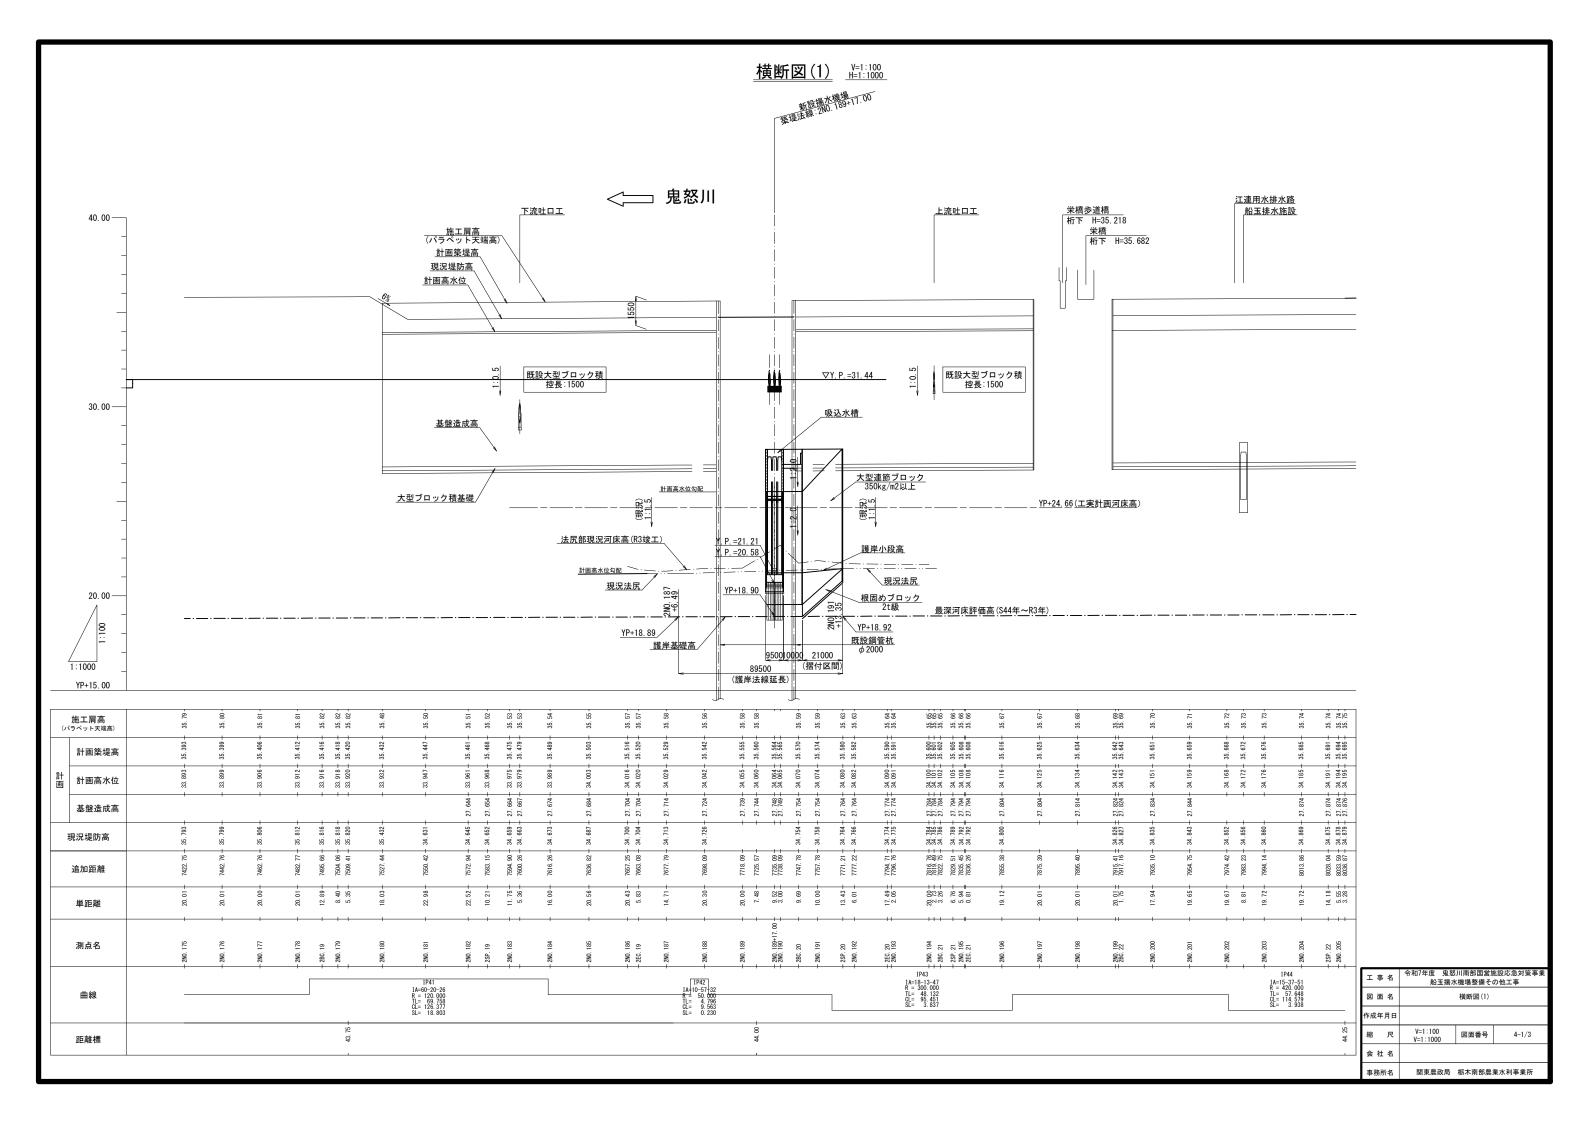

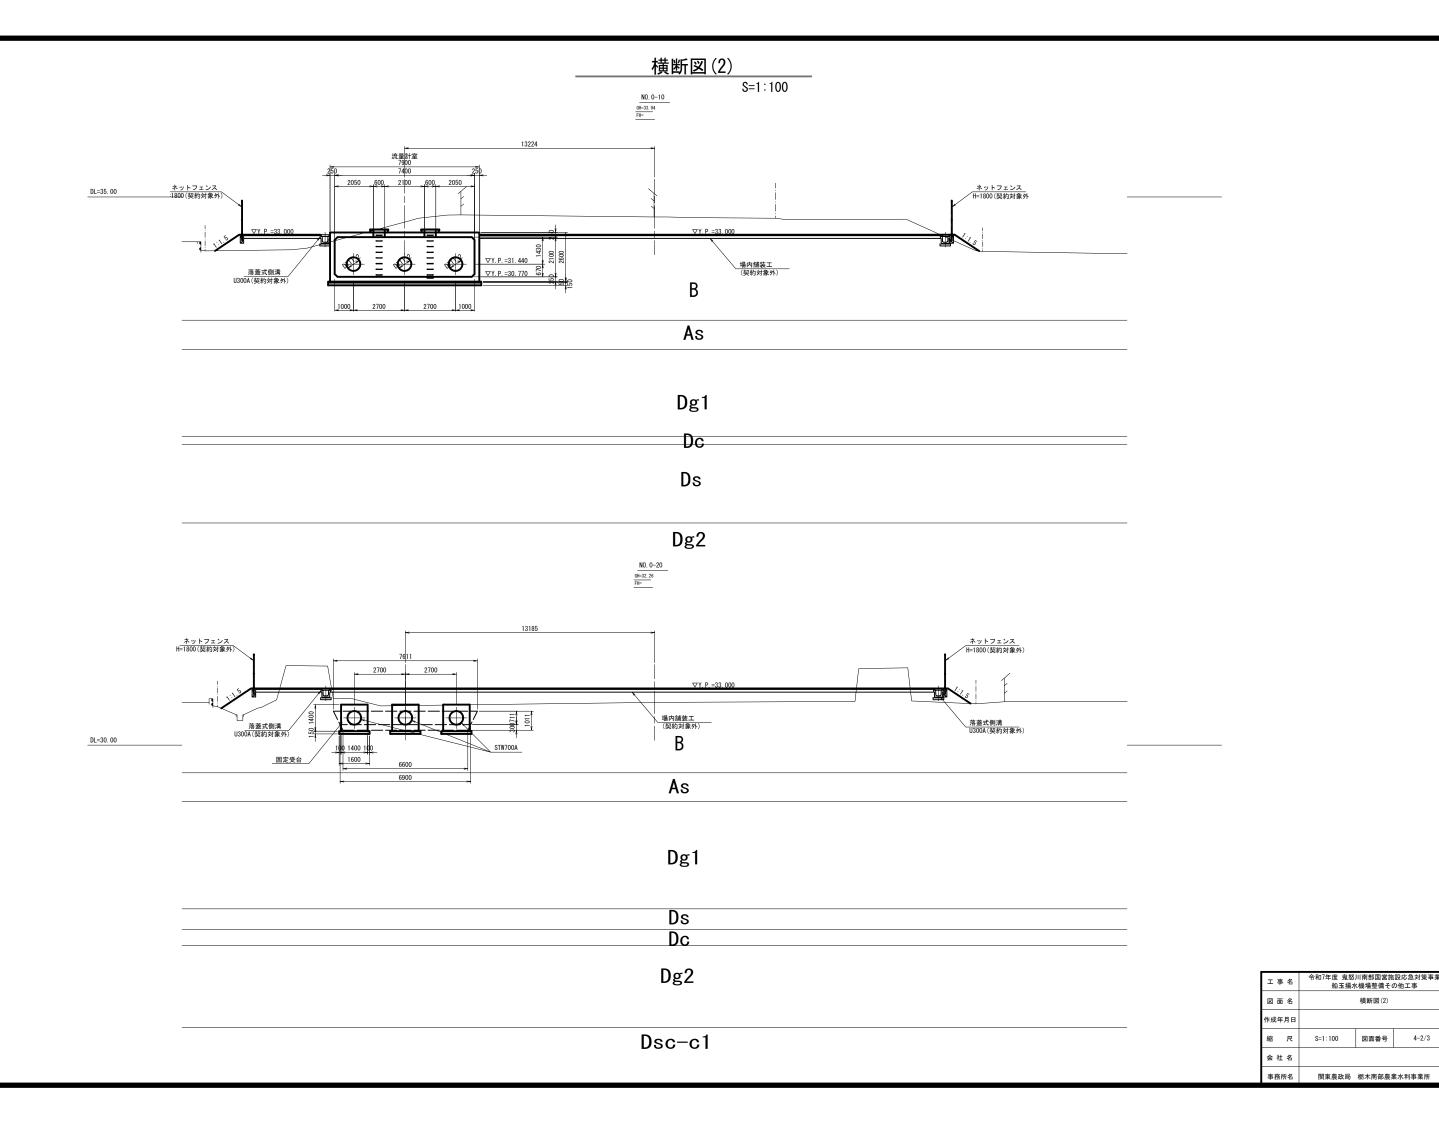

4-2/3

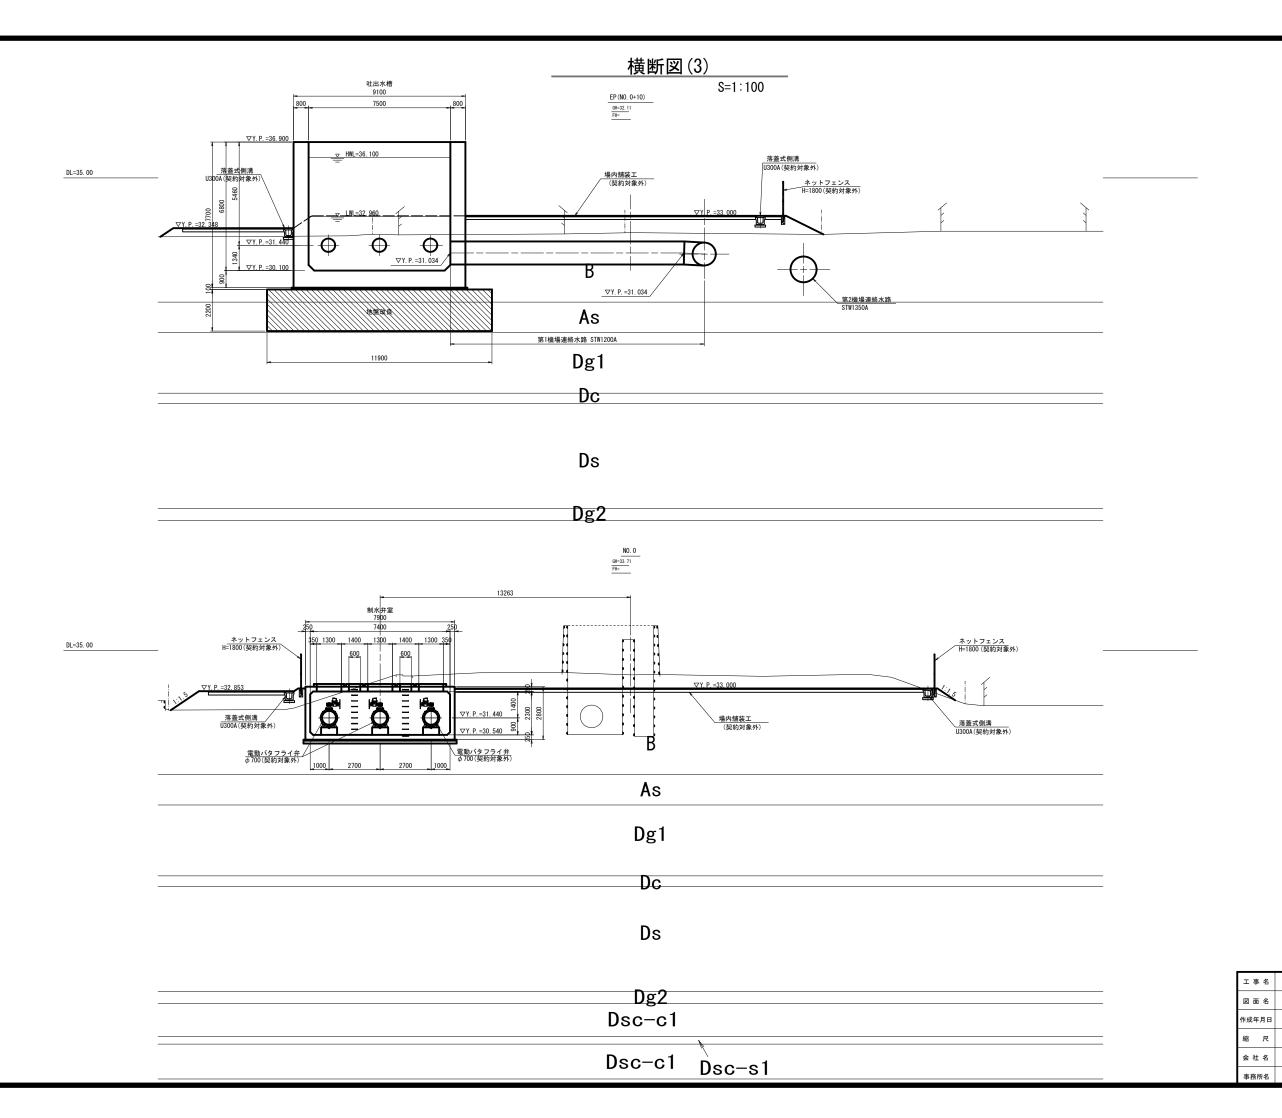



s和7年度 鬼怒川南部国営施設応急対策事業 船玉揚水機場整備その他工事


図面番号


関東農政局 栃木南部農業水利事業所


4-3/3

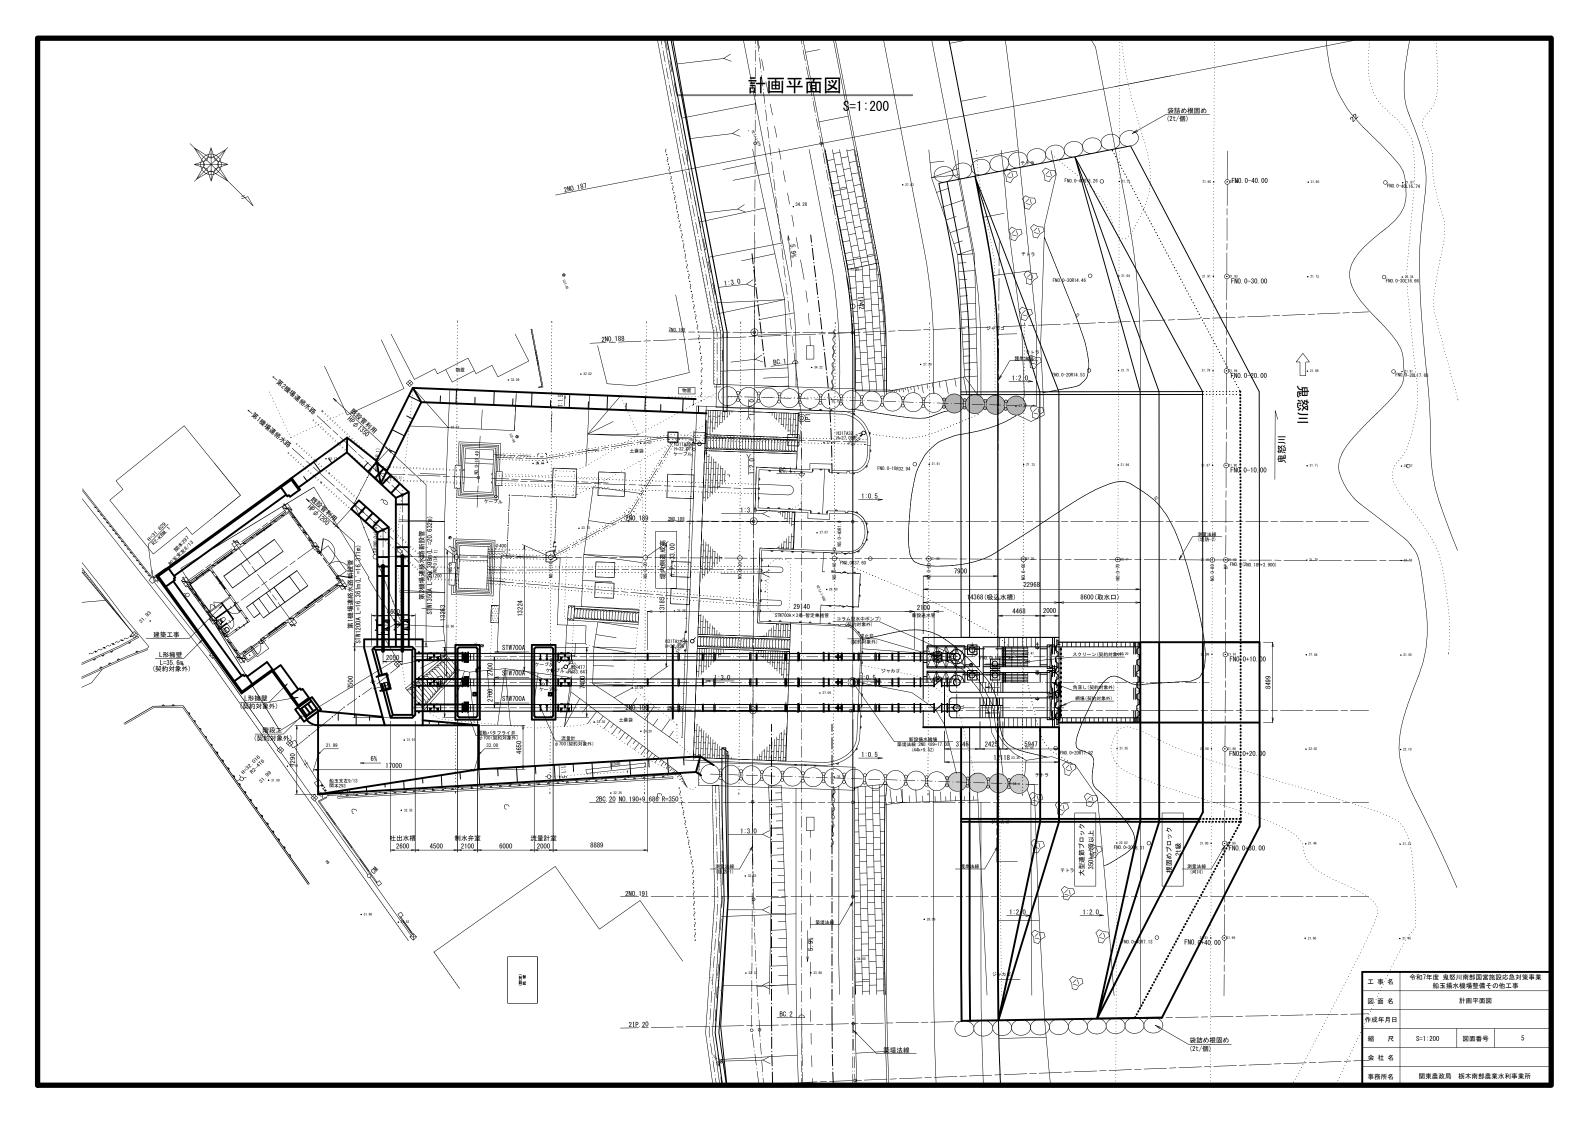


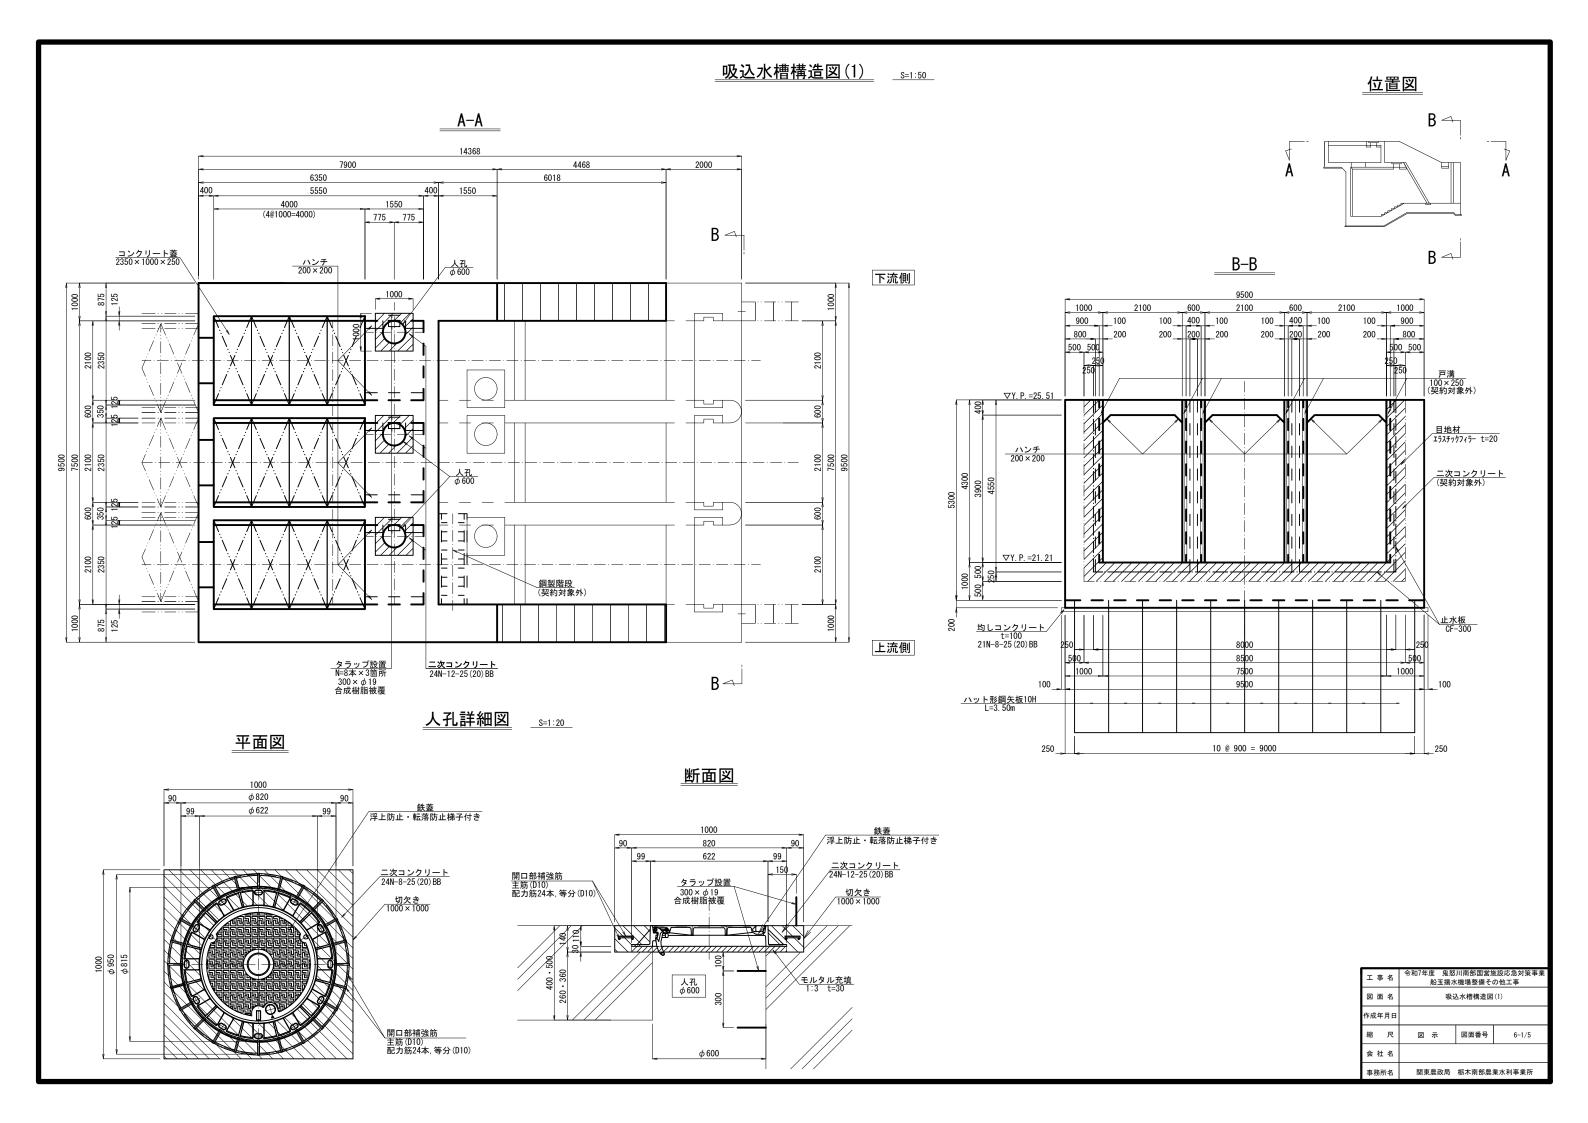

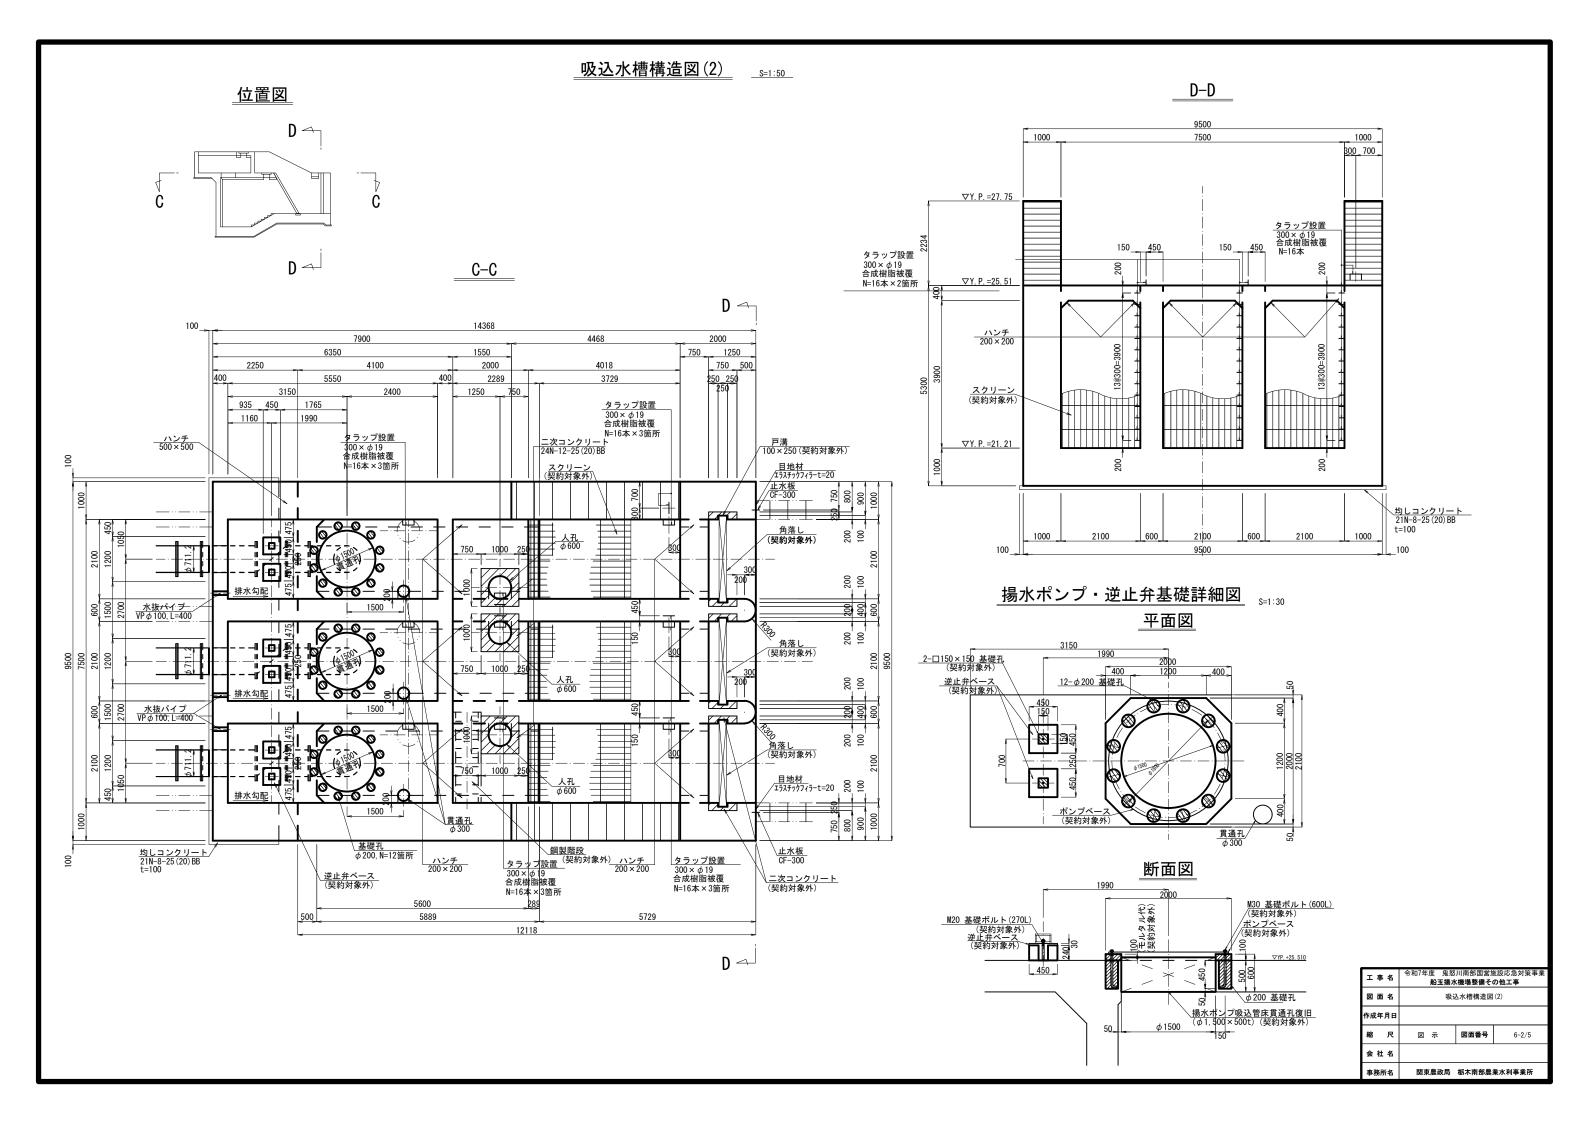


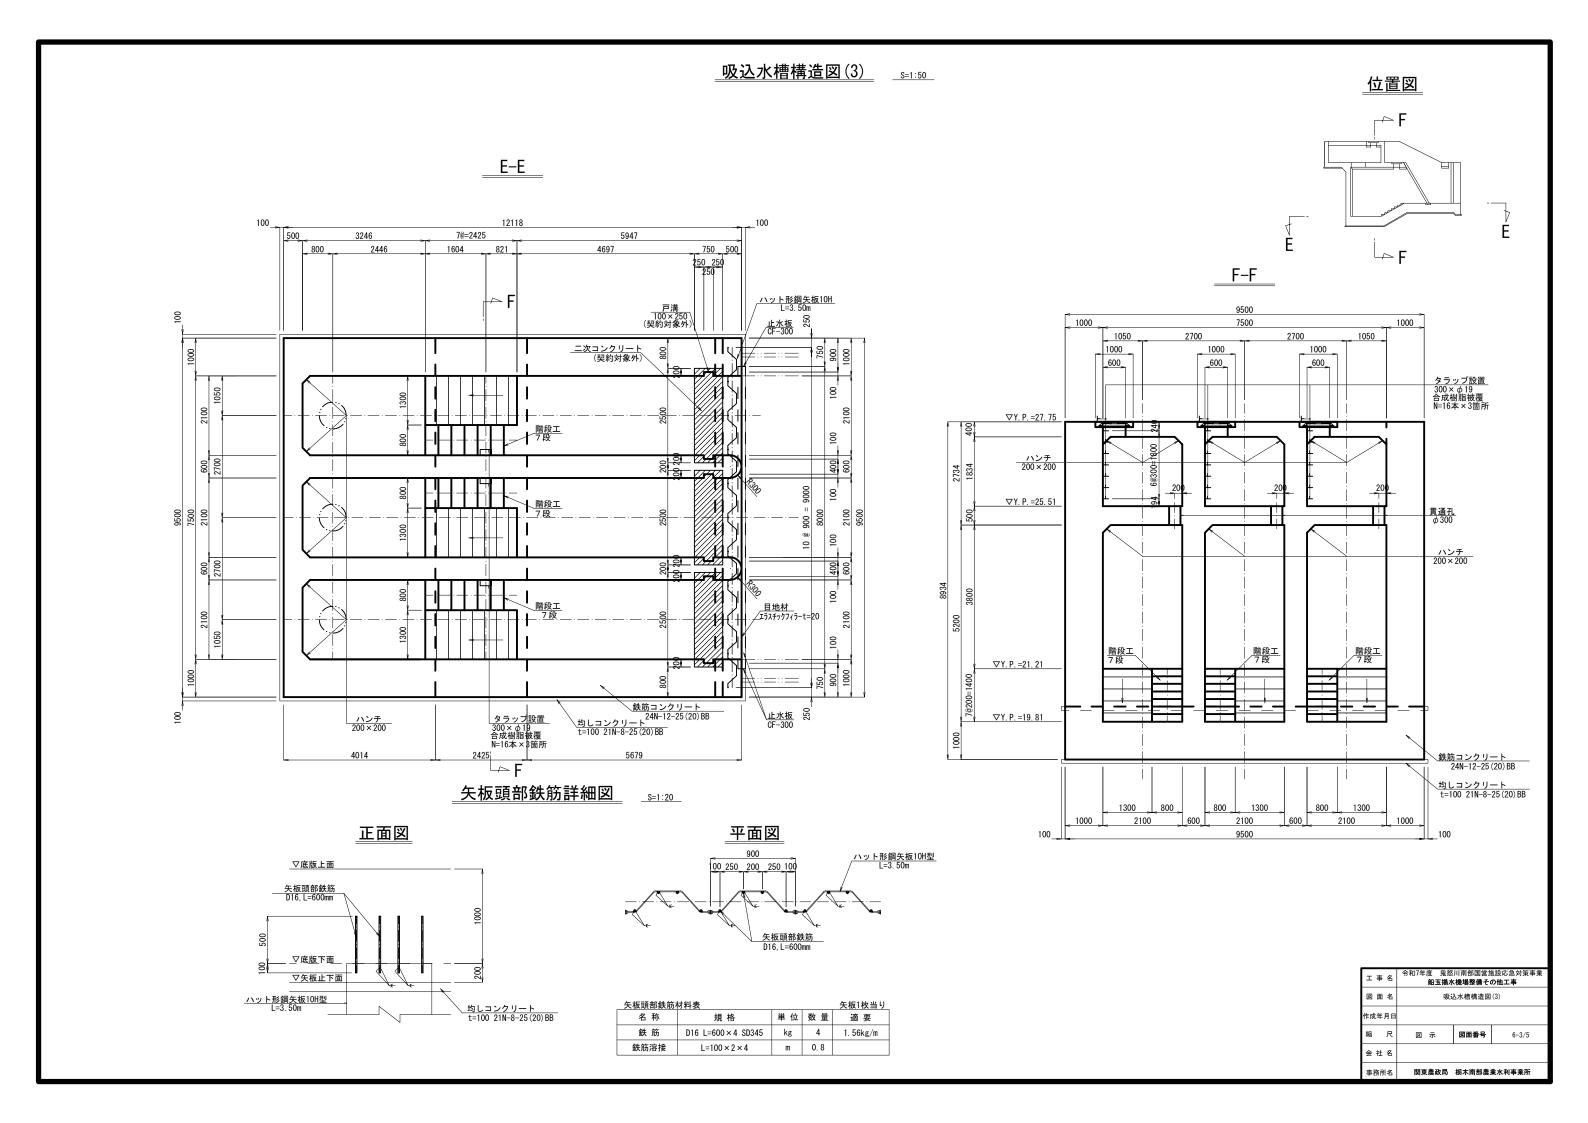


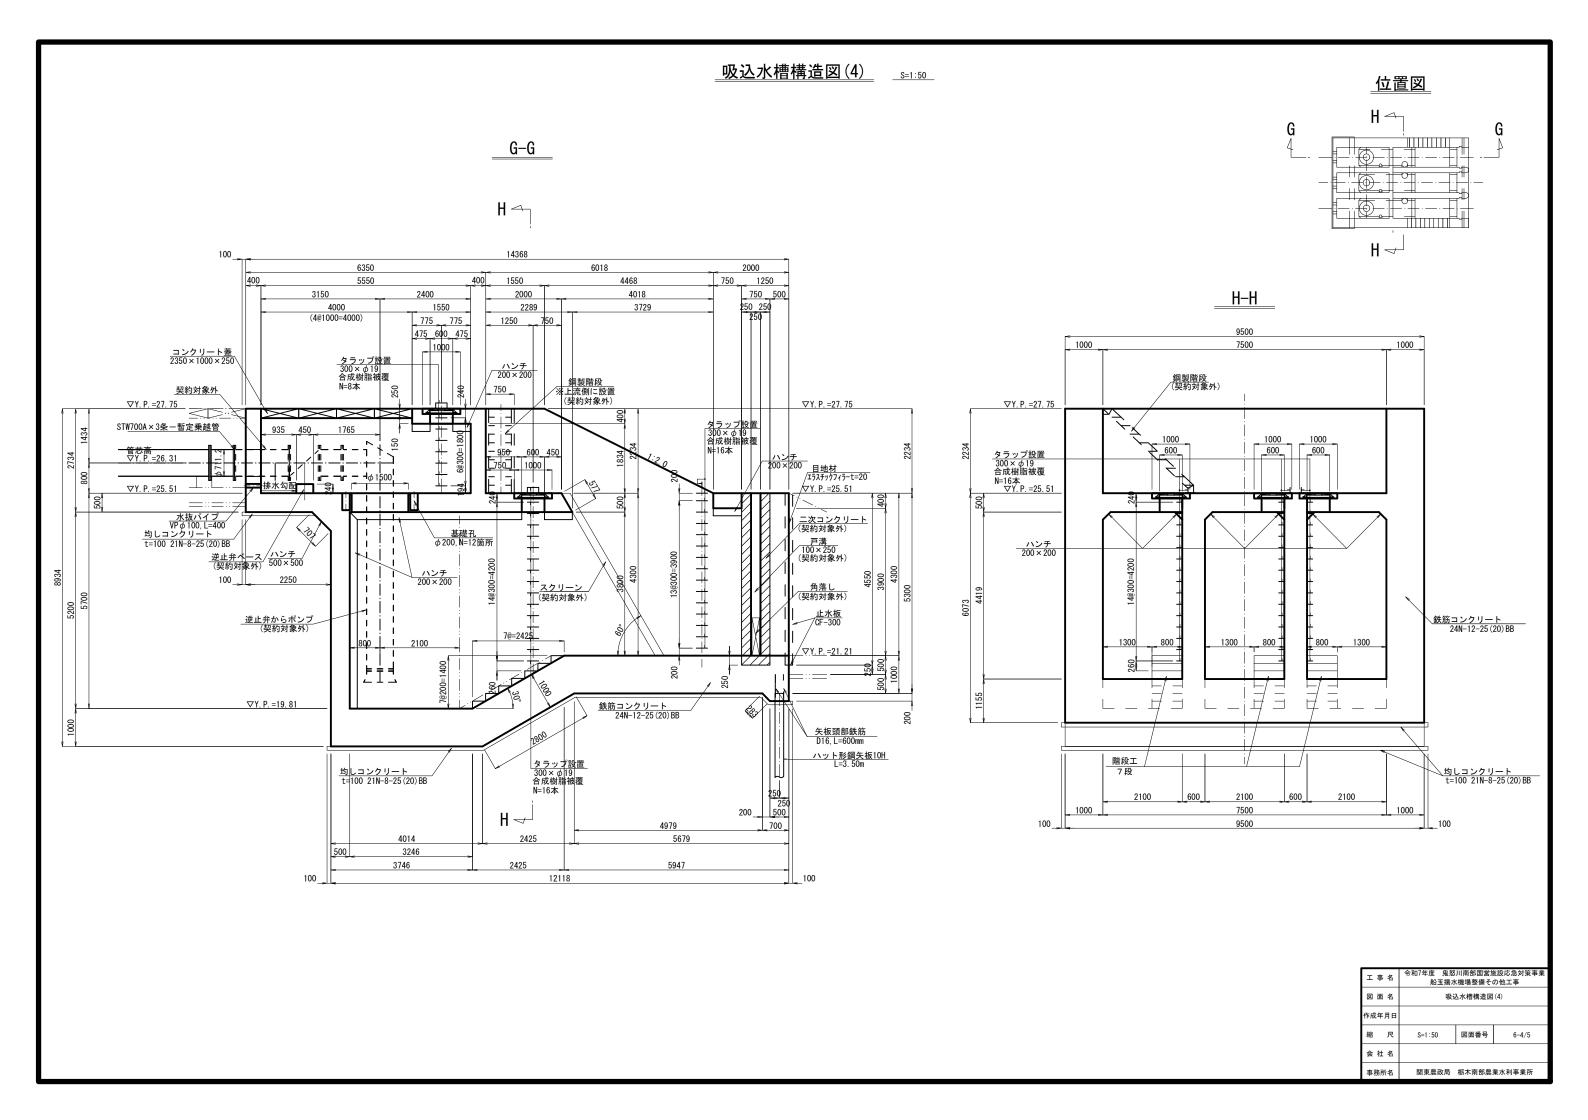


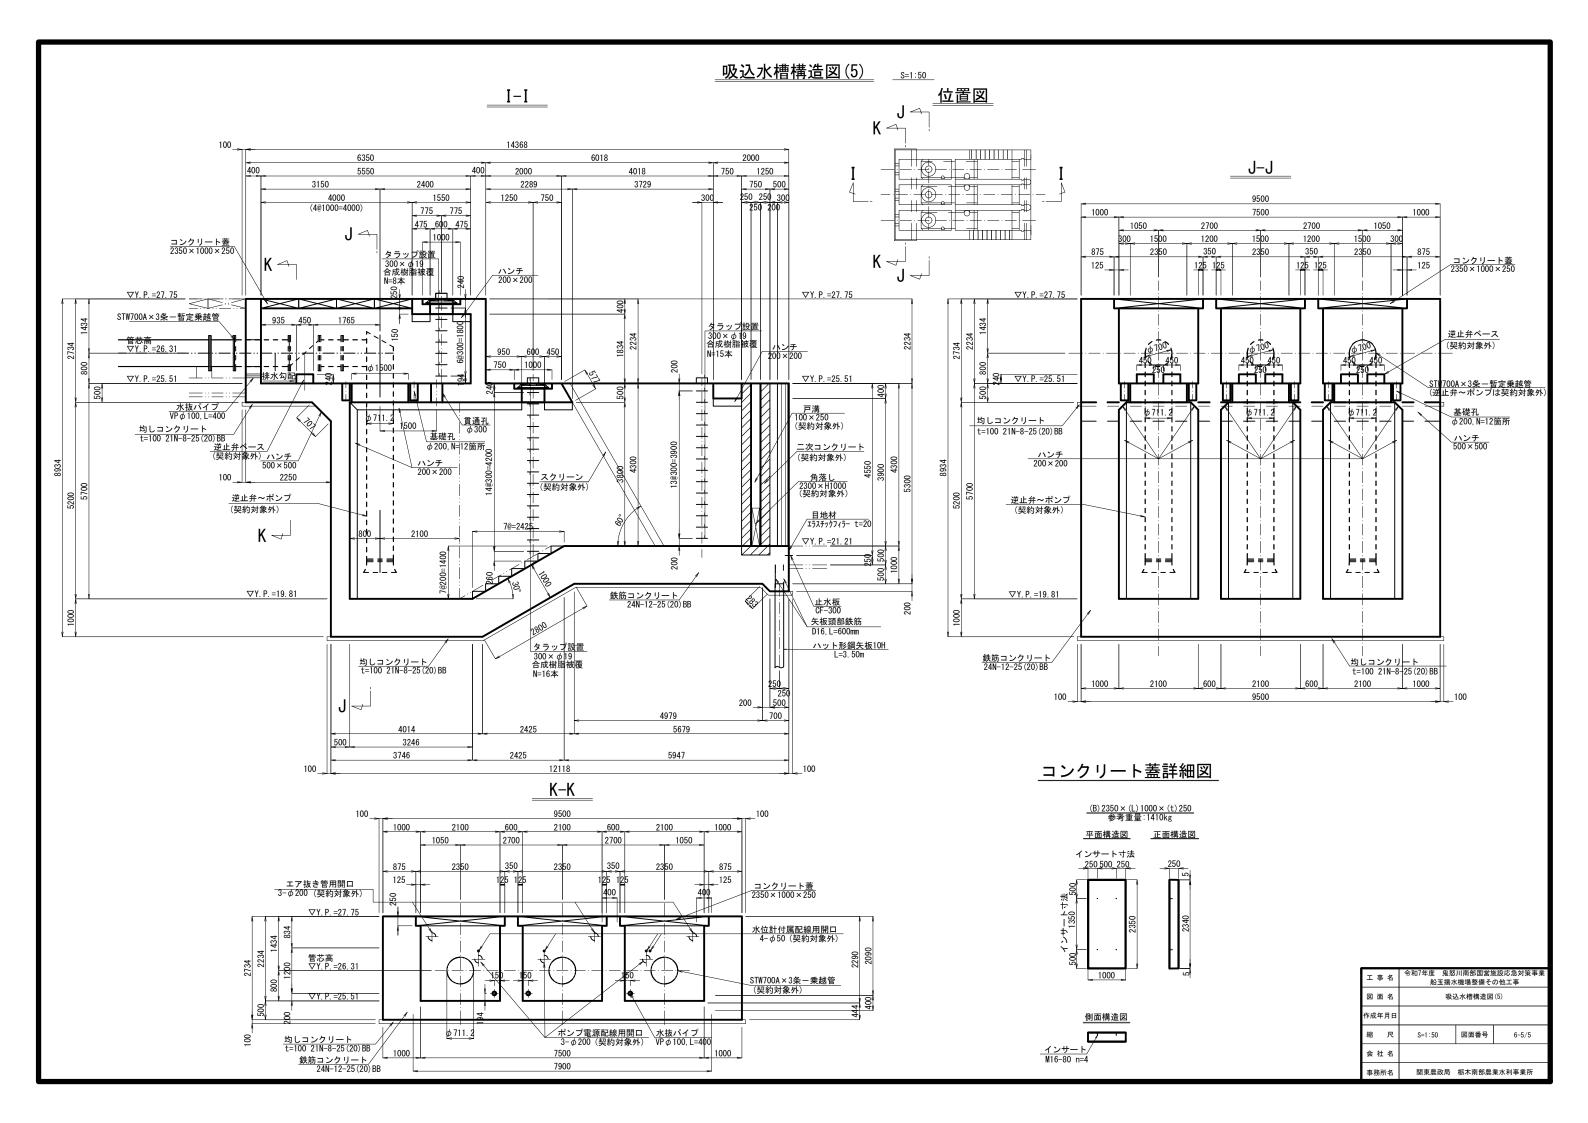




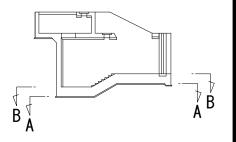

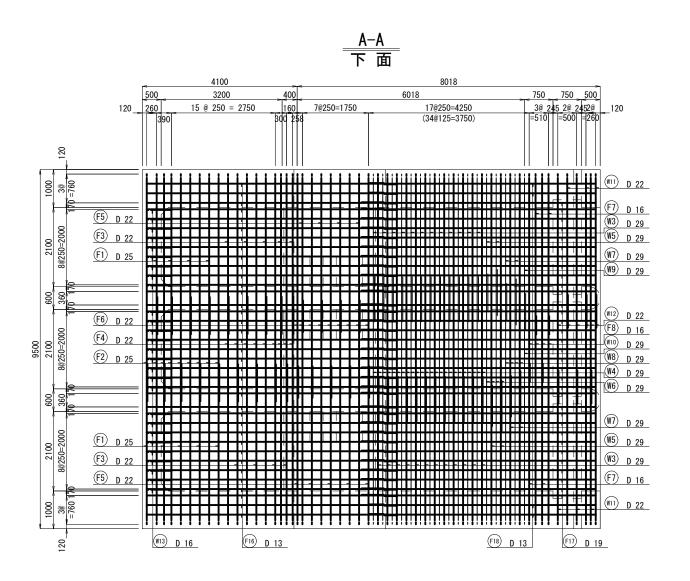


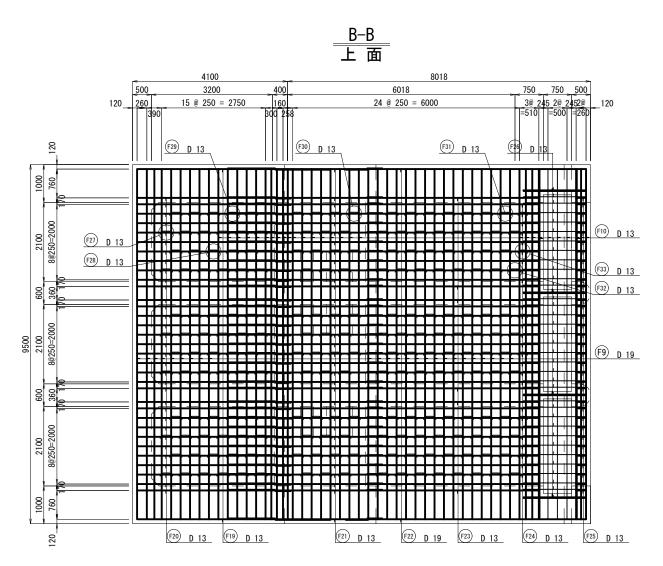


I	事	名		川南部国営が 〈機場整備そ	施設応急対策事業 の他工事		
図	面	名	吸込水槽配筋図(1)				
作成年月日		月日					
縮		尺	S=1:50	図面番号	7-1/11		
会	社	名					
事務所名		f名	関東農政局	栃木南部農	業水利事業所		

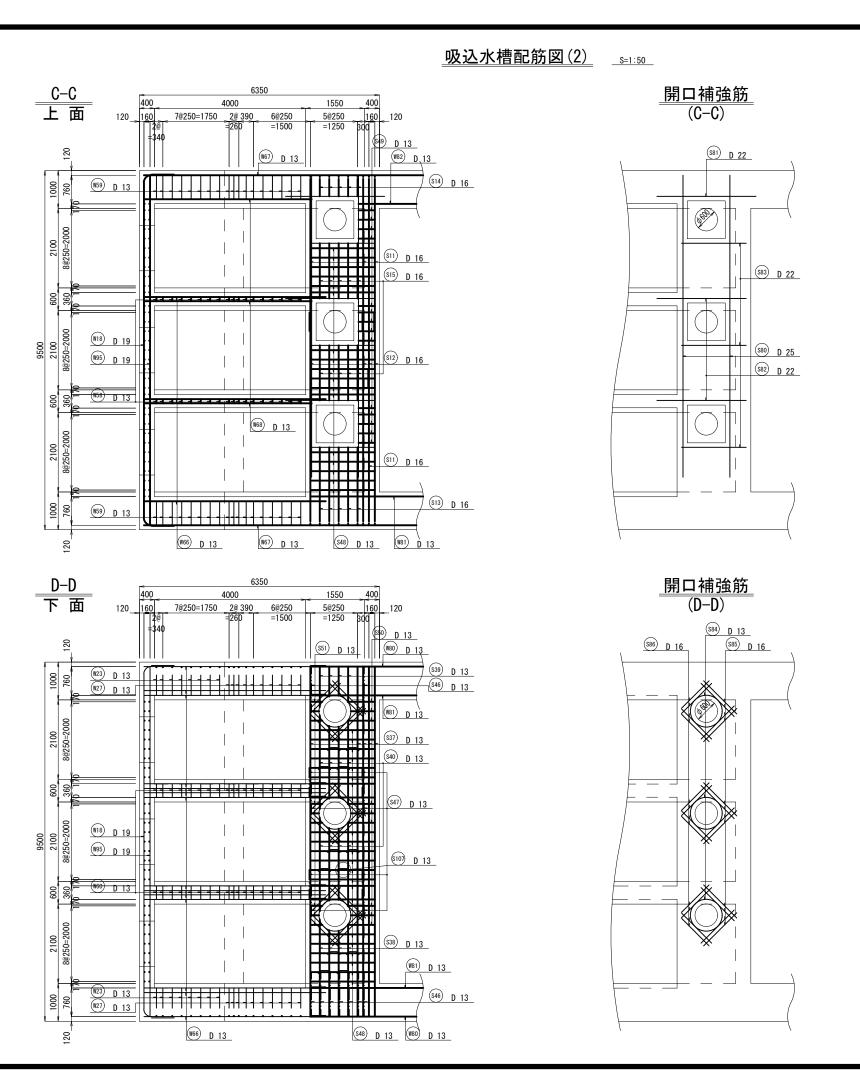




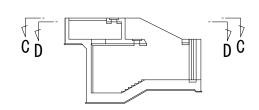



工事名			令和7年度 鬼怒川南部国営施設応急対策事業 船玉揚水機場整備その他工事			
図	面名	3	吸込水槽配筋図(2)			
作成年月日		日				
縮	F	₹	S=1:50	図面番号	7-2/11	
会	社名	3				
事務所名		3	関東農政局	栃木南部農	業水利事業所	

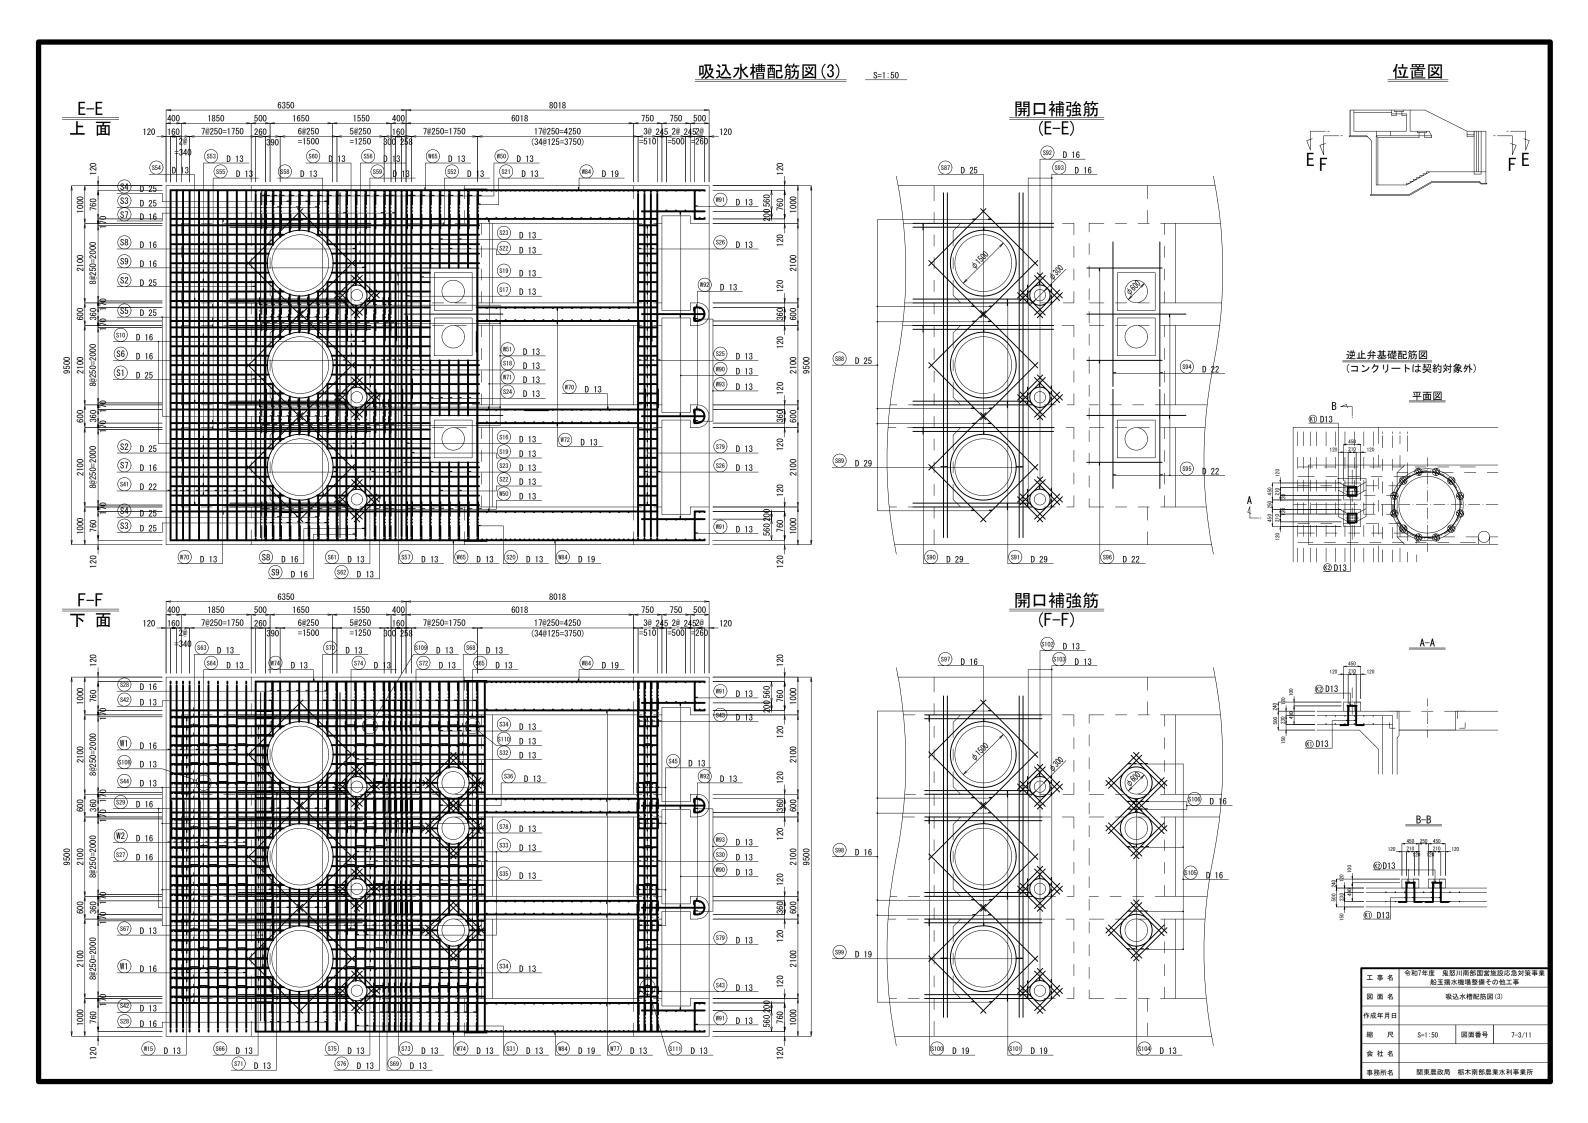

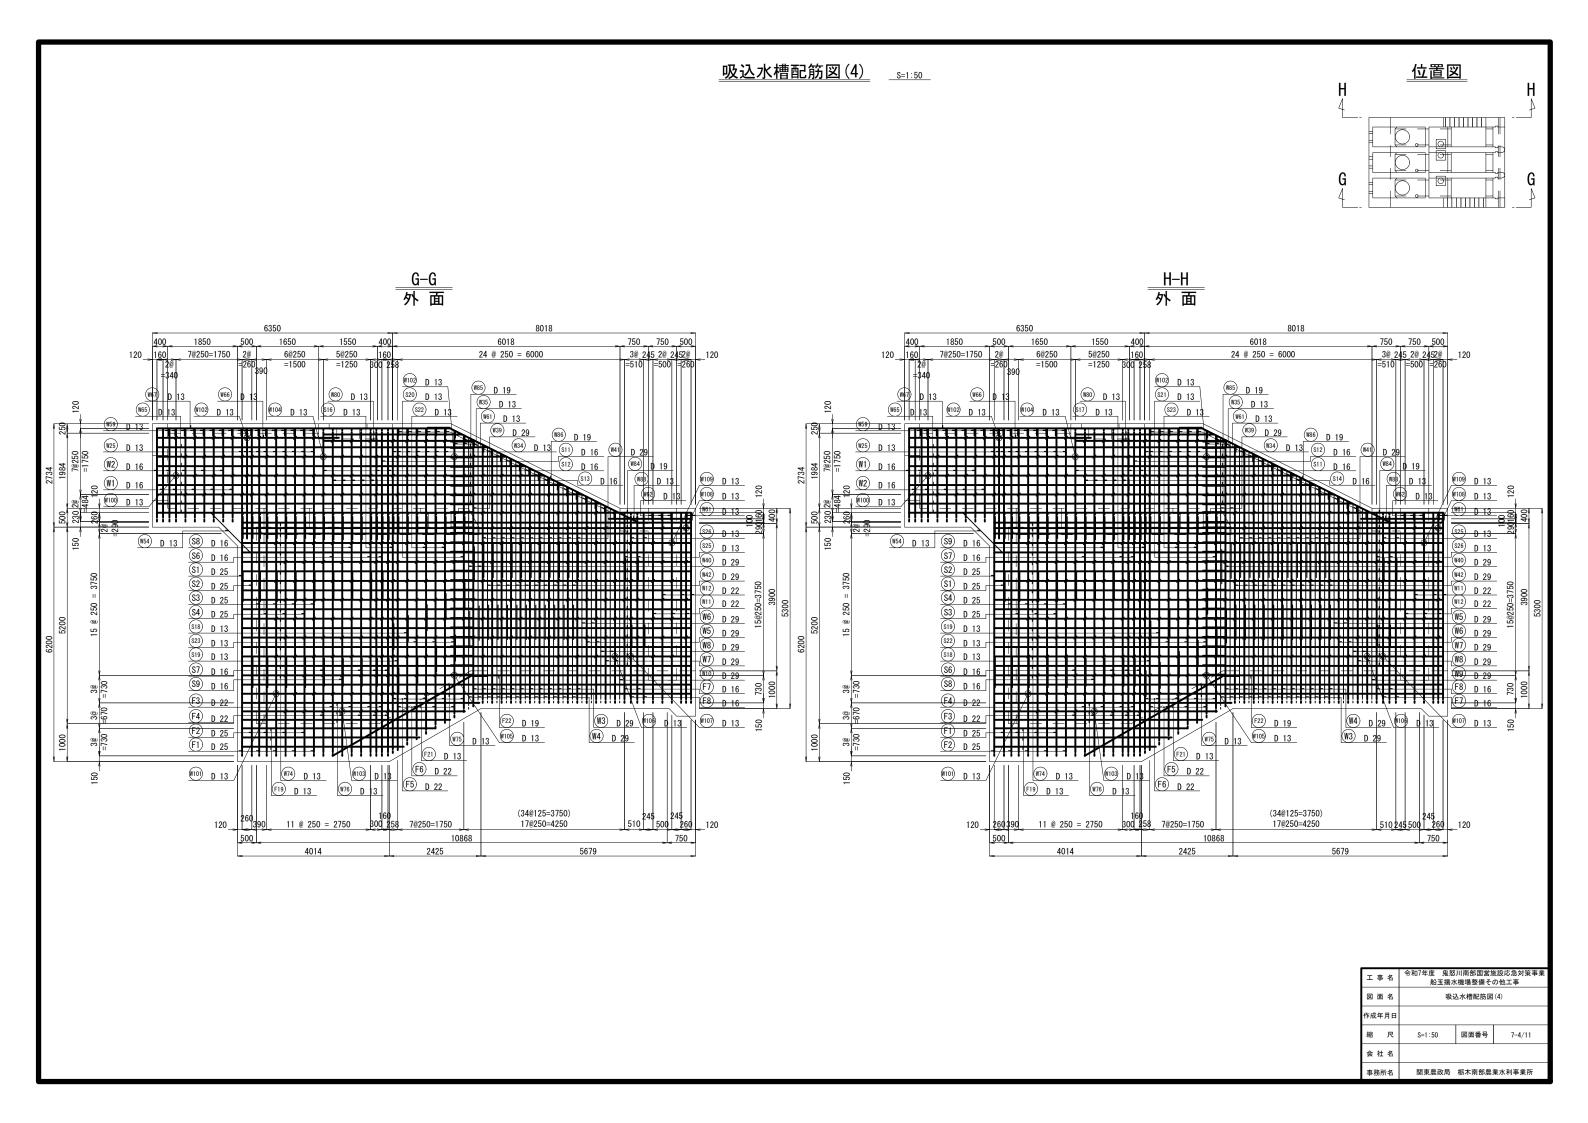




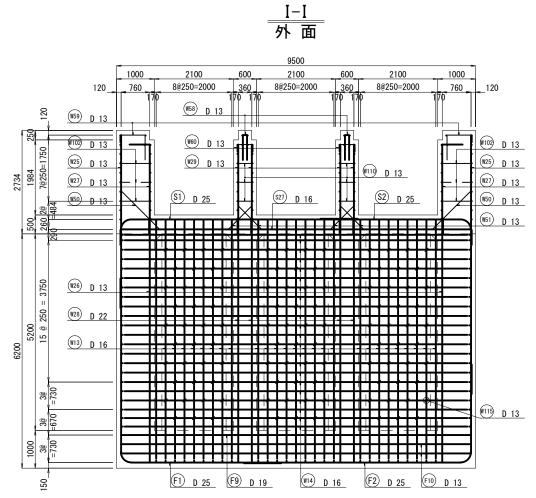

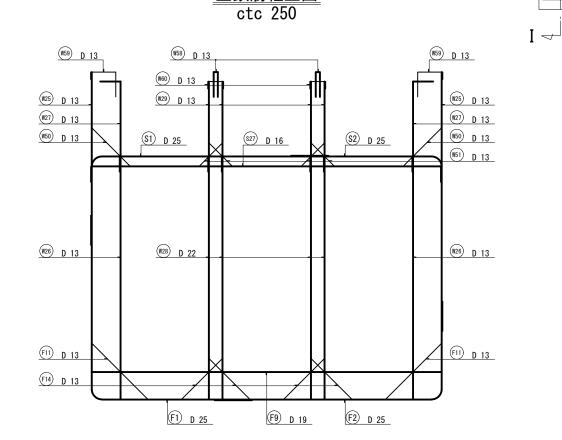



I-I 組 立 図

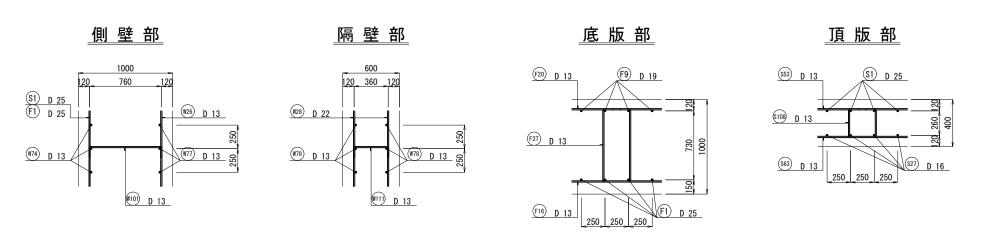


ΙĄ	事 名	令和7年度 鬼怒川南部国営施設応急対策事業 船玉揚水機場整備その他工事			
図 面 名 吸込水槽配筋図(5)					
作成名	∓月日				
縮	尺	S=1:50	図面番号	7-5/11	
会社	土 名				
事務所名		関東農政局	栃木南部農	業水利事業所	




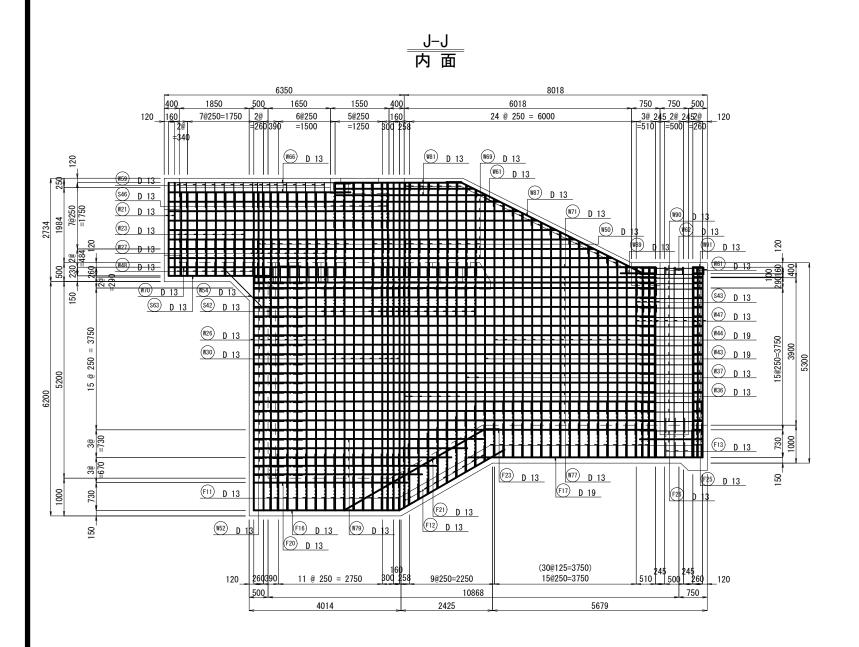


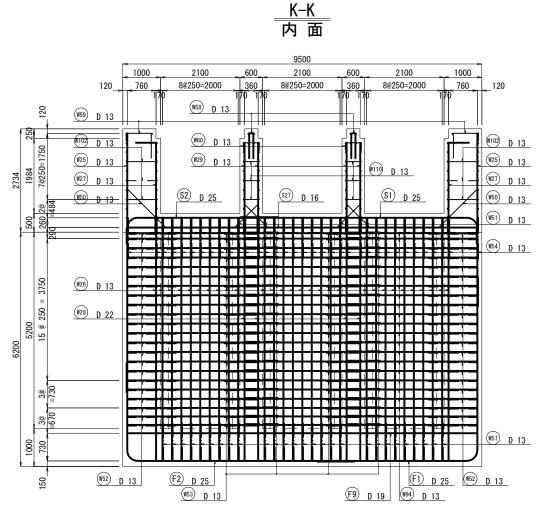



I	事 名		川南部国営が 〈機場整備そ	施設応急対策事業 の他工事
図	面名	吸证	込水槽配筋図	(6)
作成	年月日			
縮	尺	S=1:50	図面番号	7-6/11
会	社 名			
事務所名		関東農政局	栃木南部農	業水利事業所

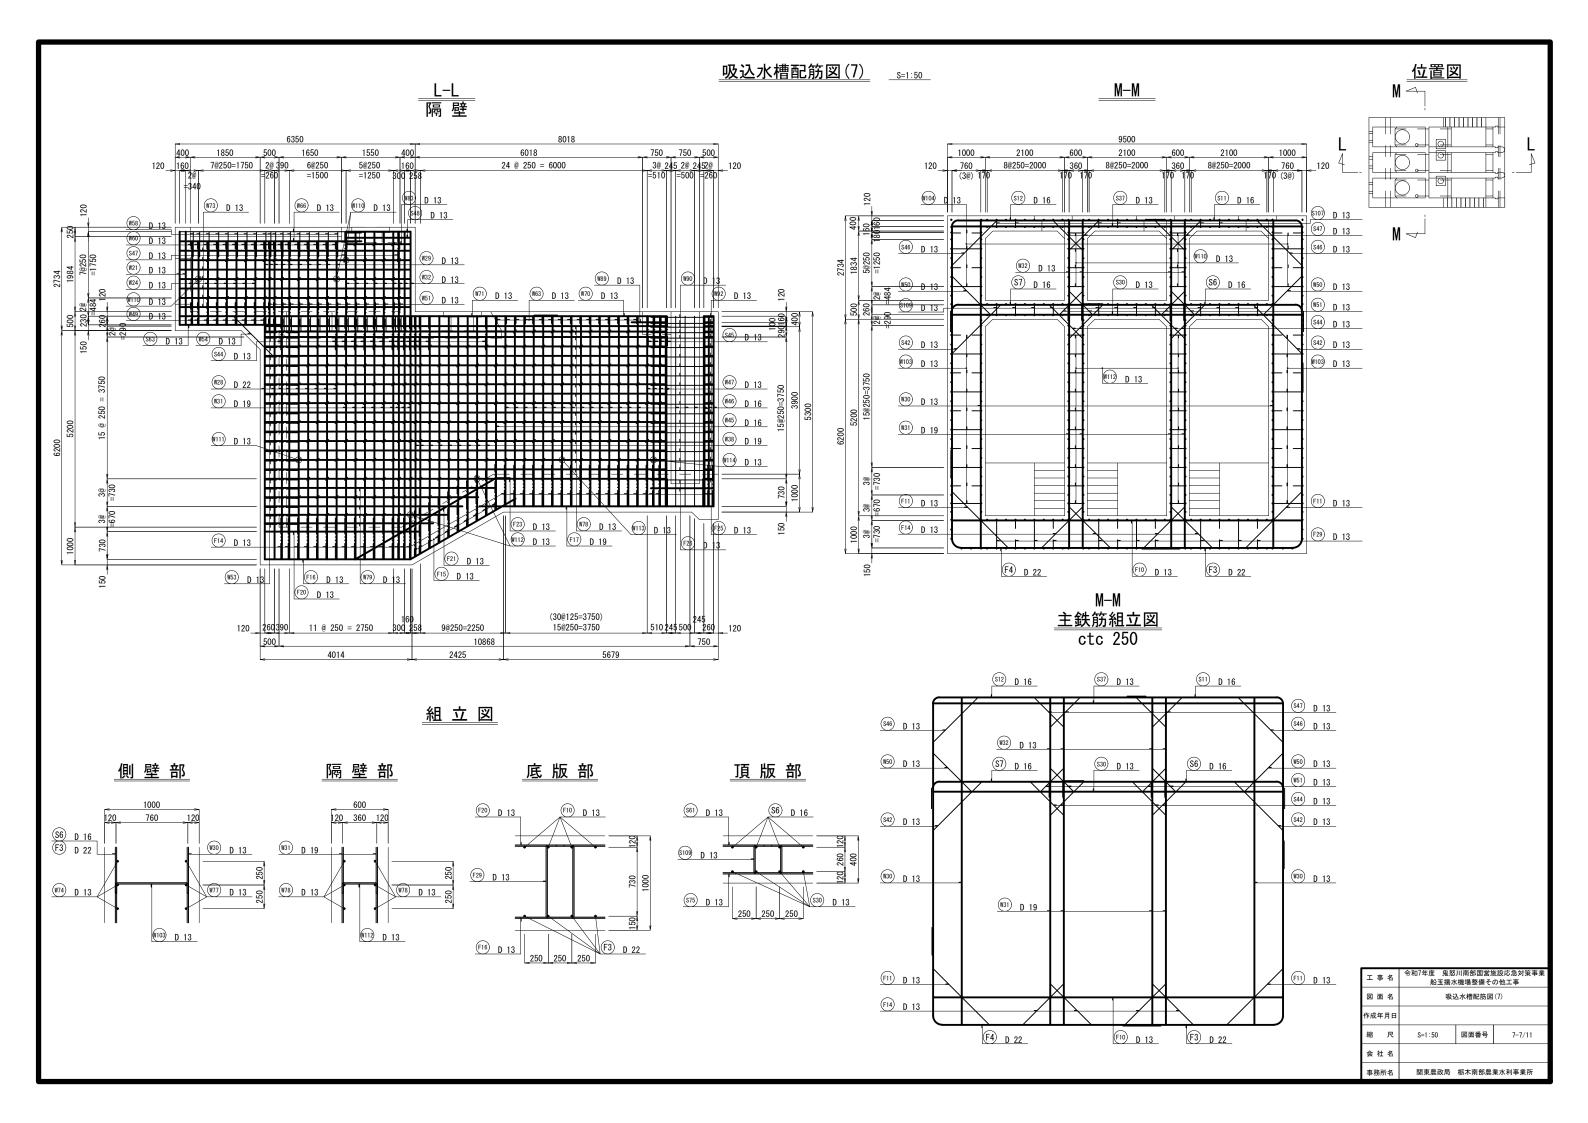

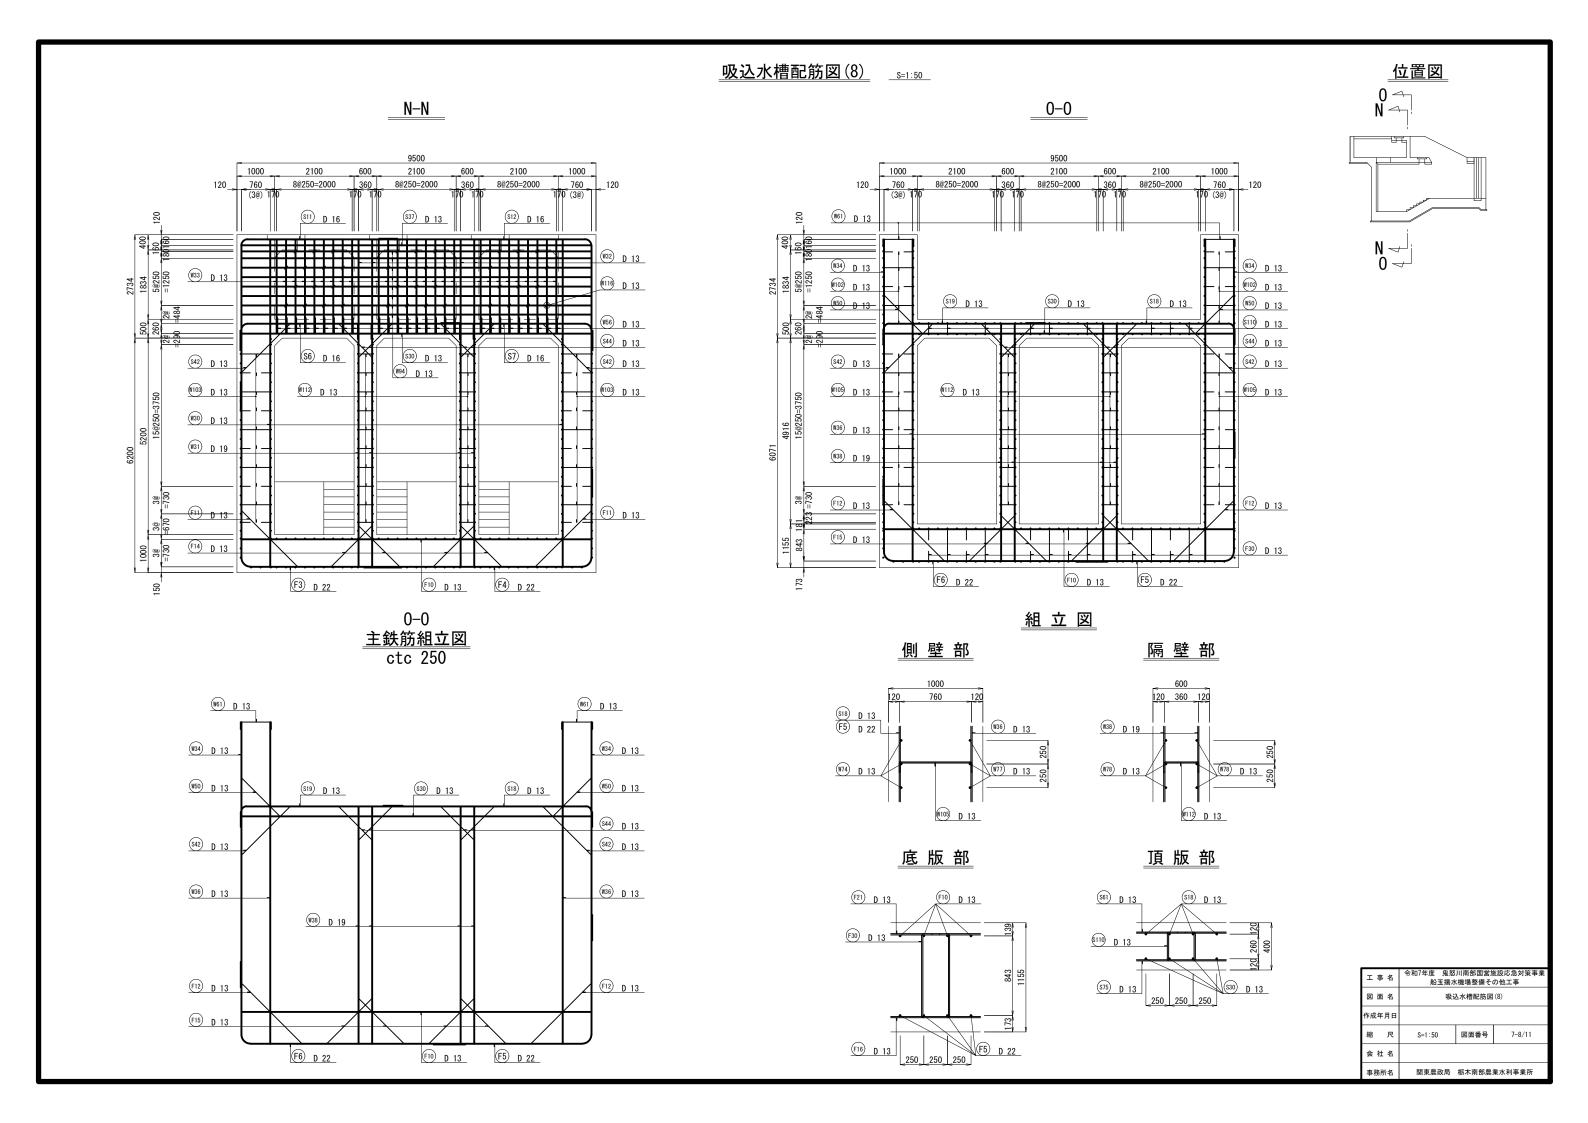


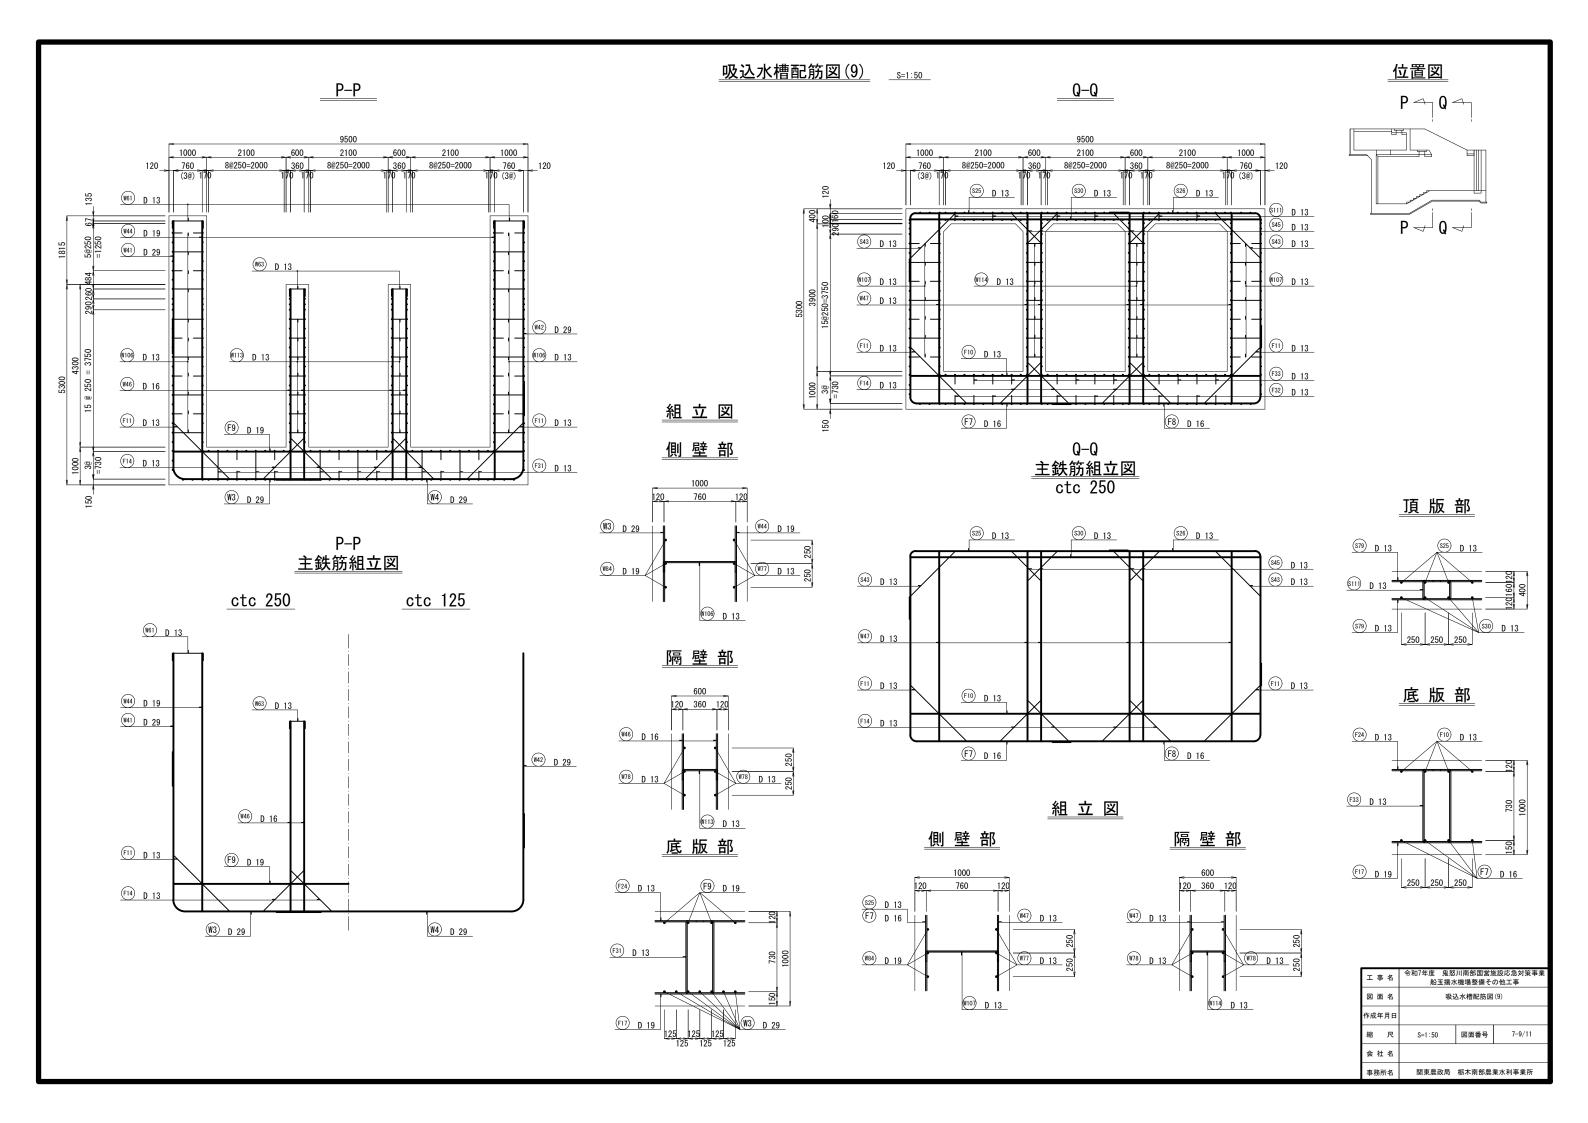

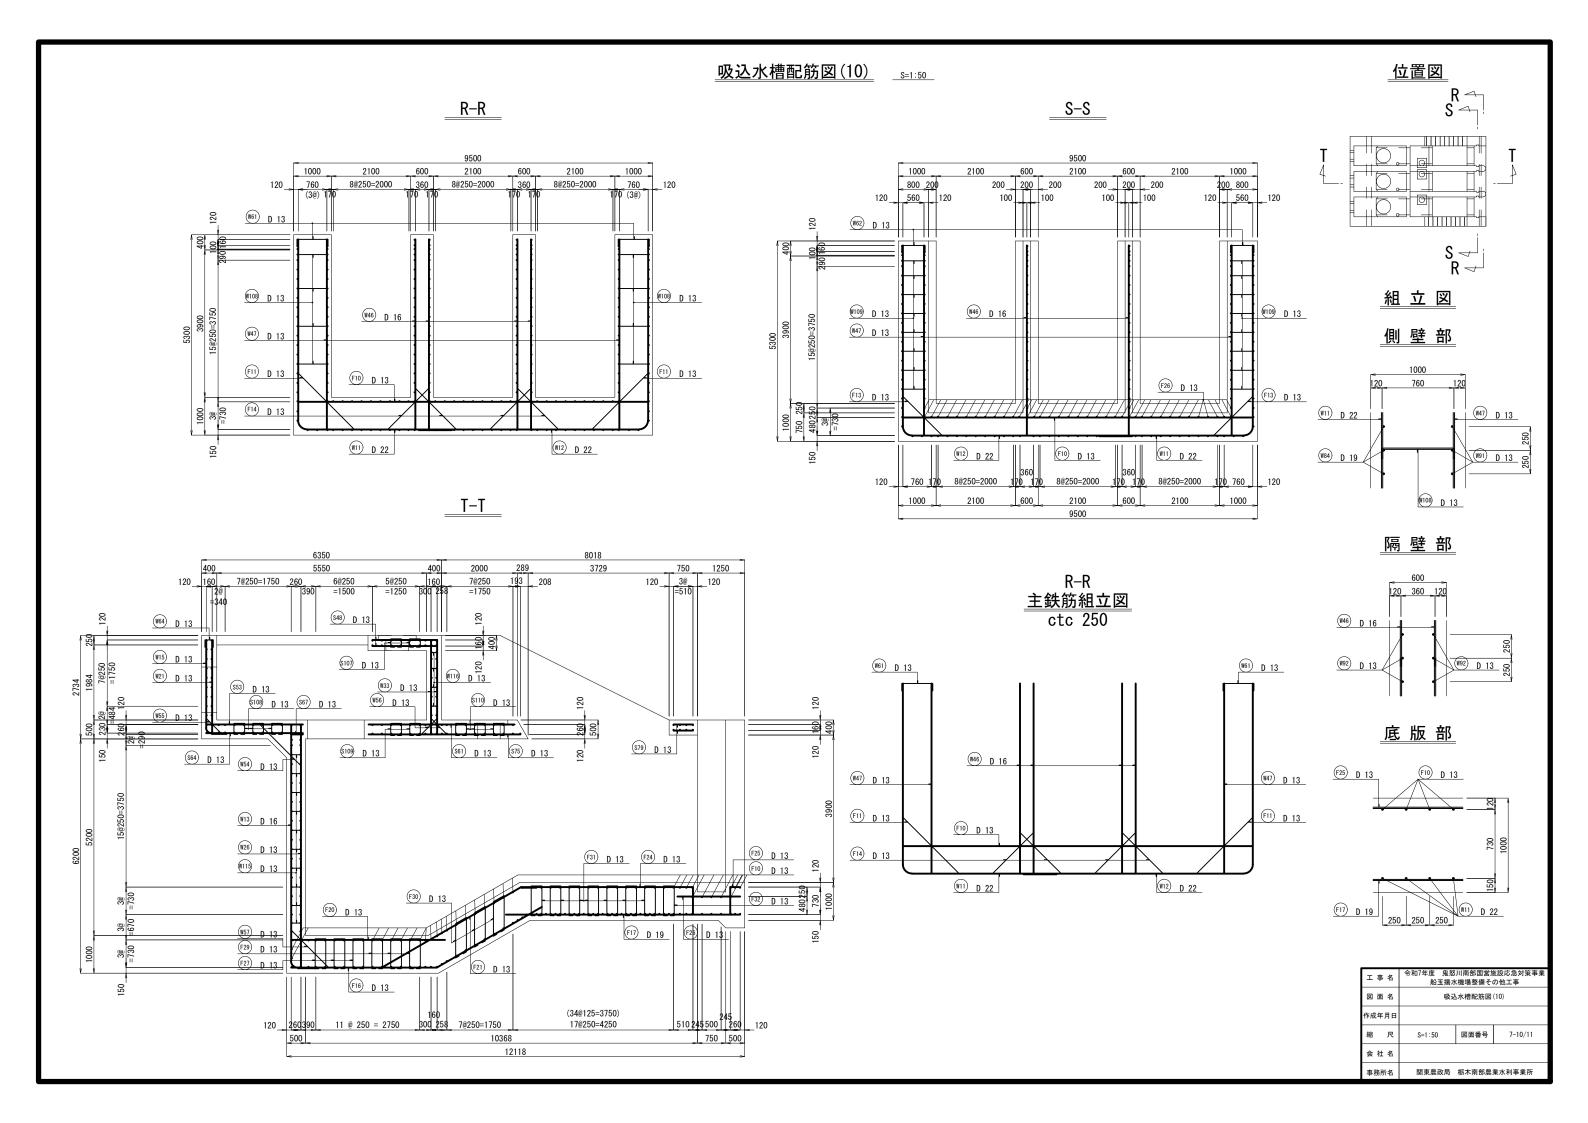

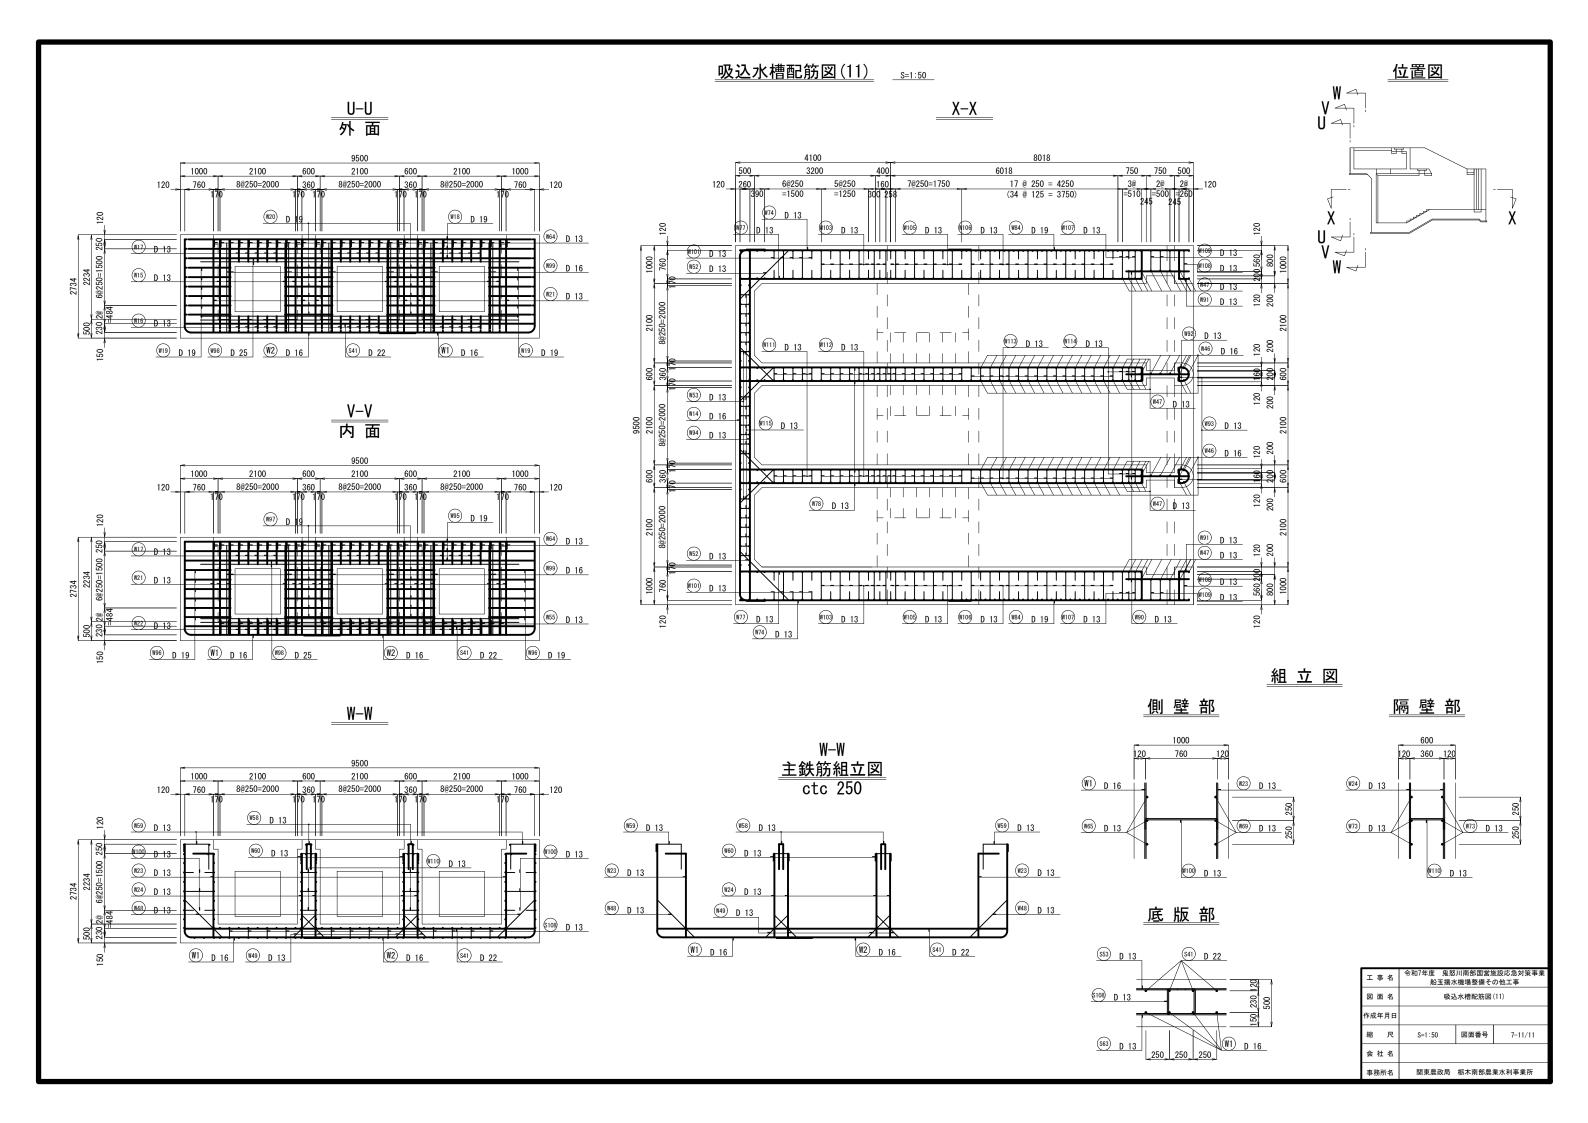


取水口構造図 <u>s=1:50</u>

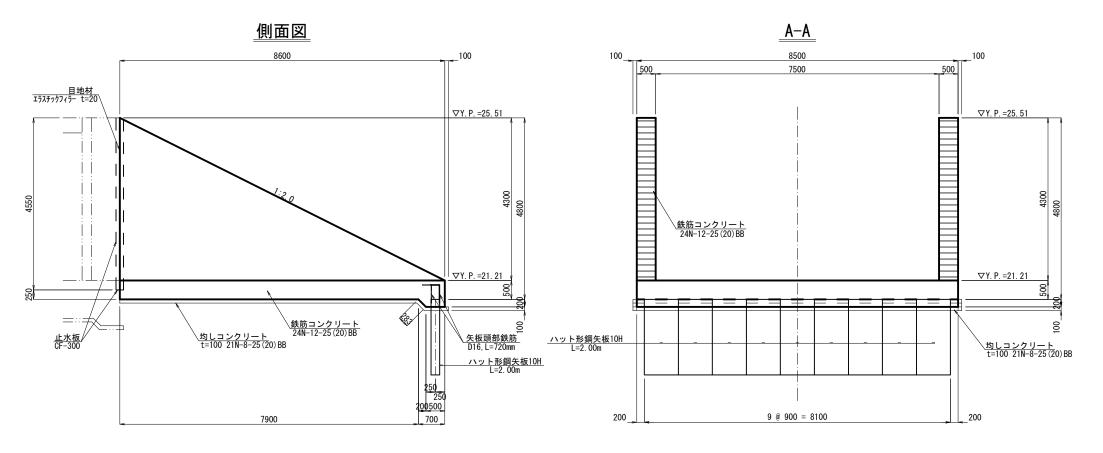


矢板頭部鉄筋詳細図


正面図

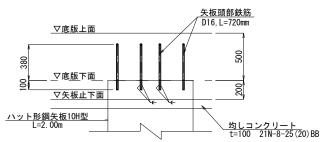


平面図

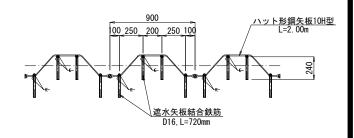


矢板頭部鉄筋	材料表			矢板1枚当り
名 称	規 格	単位	数 量	適 要
鉄 筋	D16 L=720×4 SD345	kg	4	1.56kg/m
鉄筋溶接	L=100 × 2 × 4	m	0.8	

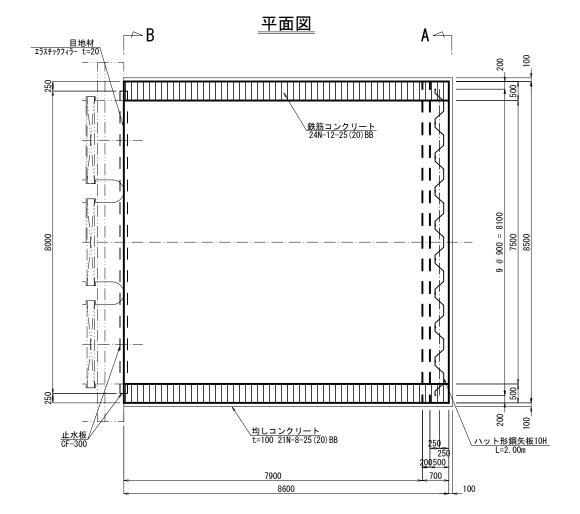

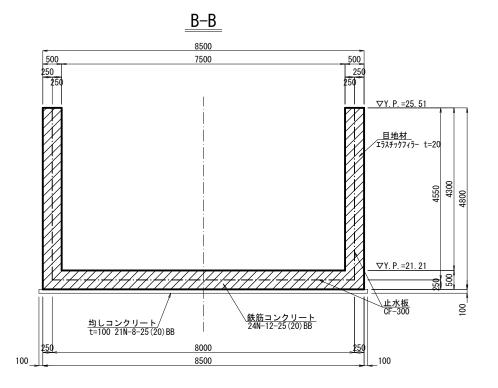


ェ	事	名	令和7年		川南部国営が K機場整備そ	を設応急対策事業 の他工事
図	面	名			取水口構造図	1
作成	年	月日				
縮		尺	図	示	図面番号	8
会	社	名				
事利	务所	名	関東	農政局	栃木南部農	業水利事業所

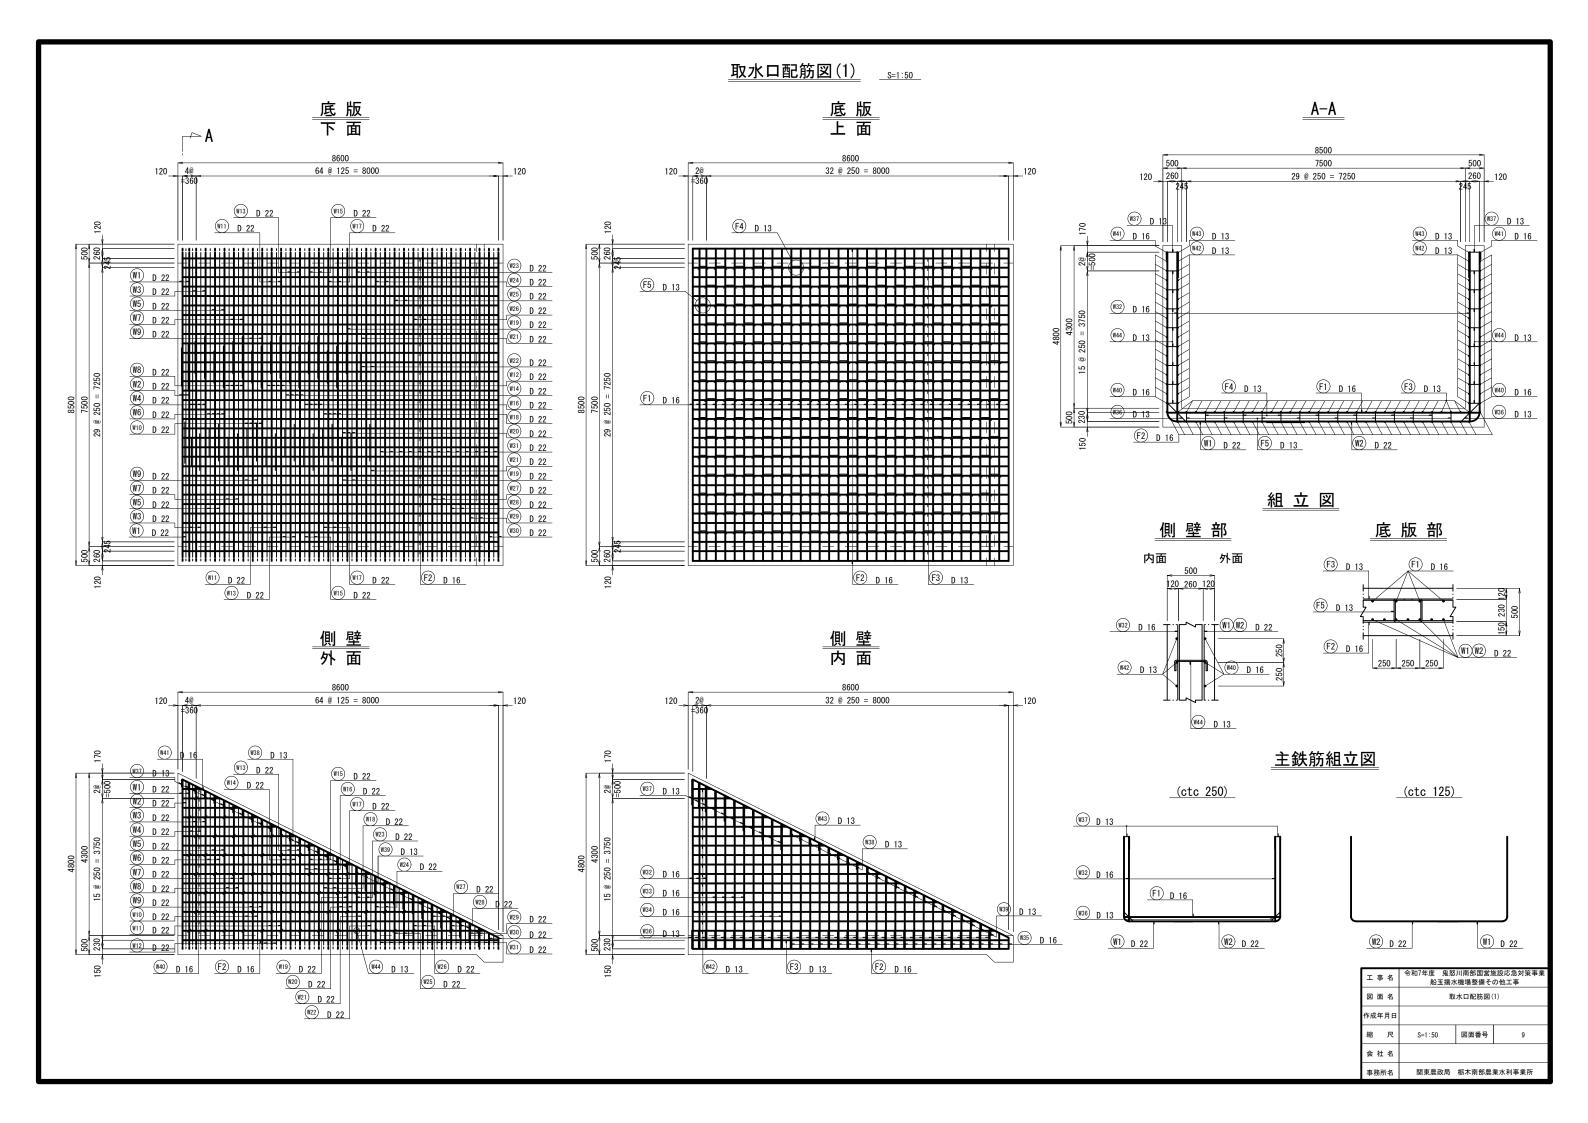


流量計室構造図

S=1:50

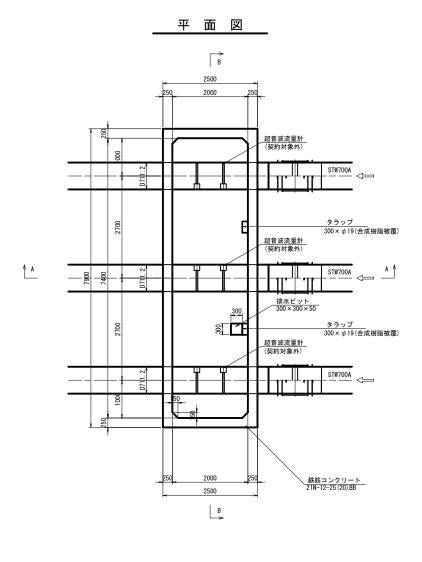


頂版平面図

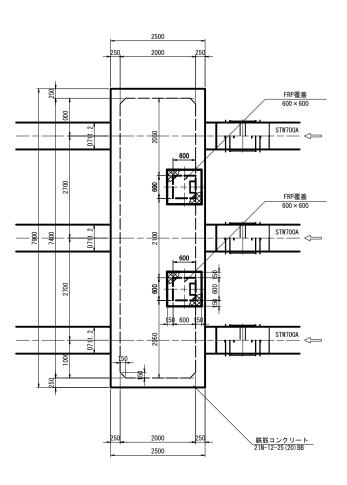


FRP覆蓋構造図

S=1:15

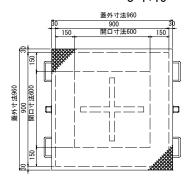


端部断面詳細図 S=1:5

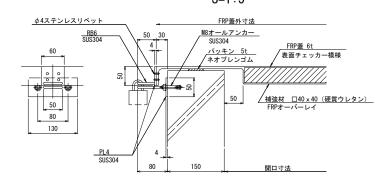


A - A

DL=Y. P 30. 000

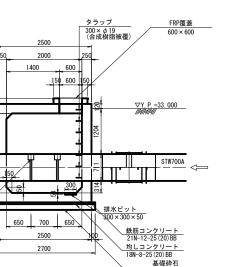


B - B

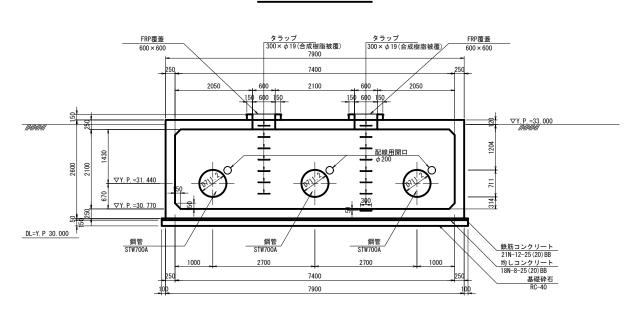

取手詳細図

ς=1 · Γ

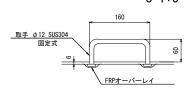


I	事 名		令和7年度 鬼怒川南部国営施設応急対策事業 船玉揚水機場整備その他工事		
図	面名	流量計室構造図			
作成年月日					
縮	尺	図示	図面番号	10	
会	社 名				
事務所名		関東農政局	栃木南部農業	業水利事業所	


流量計室配筋図(1)

S=1:50


側壁平面図

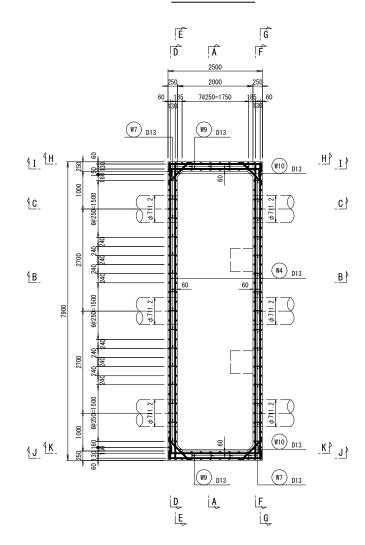


<u>A</u> – A

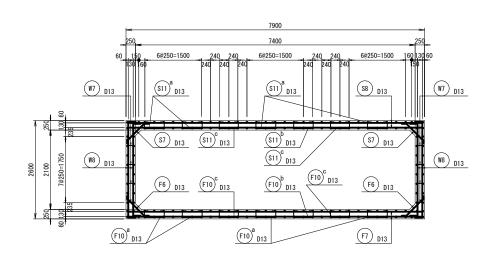


<u>B - B</u>

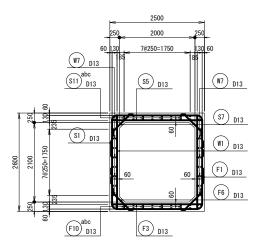

C - C

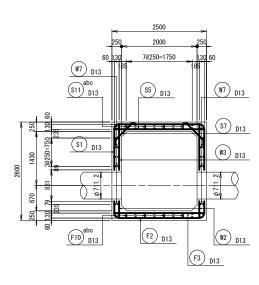

主鉄筋概要図

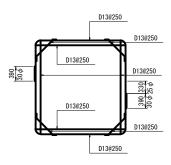


※ 主鉄筋継手は交互配置とし、継手位置を250以上離すこと。


- 1. 鉄筋の材質は、D16mm以下をSD295 D19mm以上をSD345とすること。
- 2. 鉄筋の継手が必要となる場合の引張 鉄筋の基本定着長は、30¢以上と すること。

工事名	令和7年度 鬼怒川南部国営施設応急対策事業 船玉揚水機場整備その他工事				
図面名	流量計室配筋図(1)				
作成年月日					
縮尺	S=1:50	図面番号	11-1/4		
会社名					
事務所名	関東農政局	栃木南部農業	業水利事業所		


流量計室配筋図(2)

S=1:50

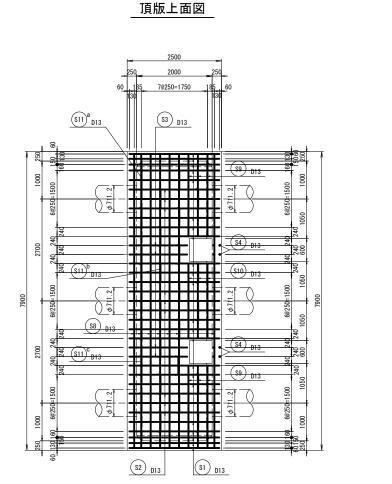


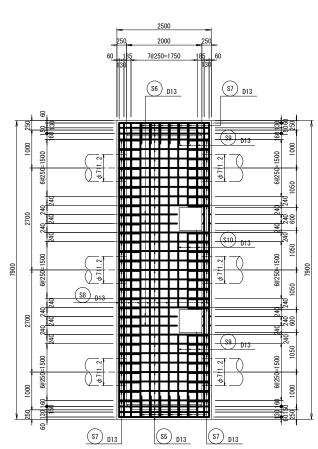

頂版下面図

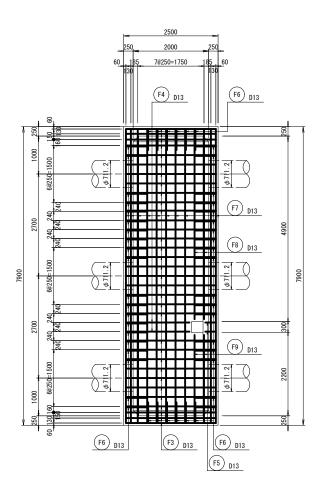


底版上面図

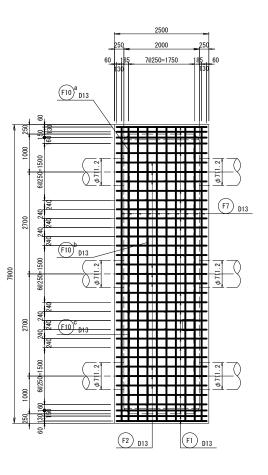


底版下面図

工事名		令和7年度 鬼怒川南部国営施設応急対策事業 船玉揚水機場整備その他工事			
図面名		流量計室配筋図(2)			
作成年月日					
縮	尺	S=1:50	図面番号	11-2/4	
会	社 名				
事務所名		関東農政局	栃木南部農業	業水利事業所	


D - D

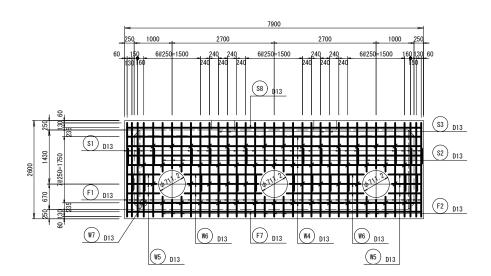


E – E

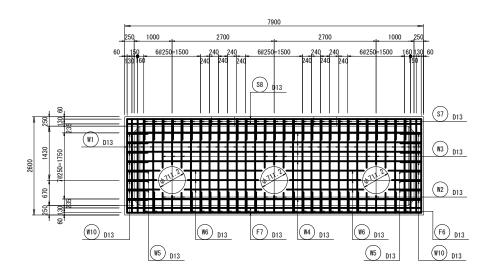


J – J

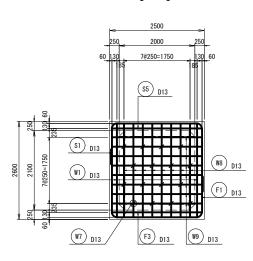


F - F

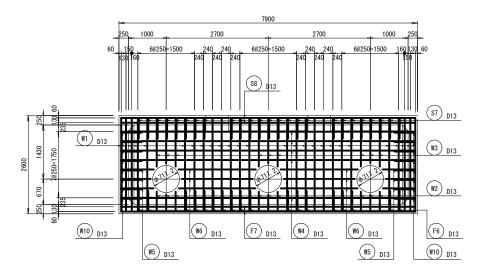

G - G

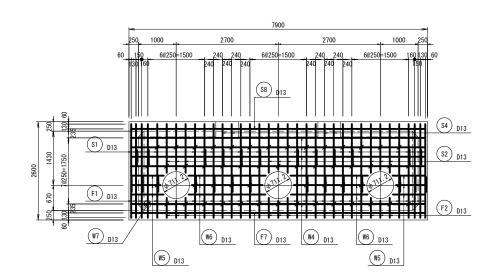

I – I

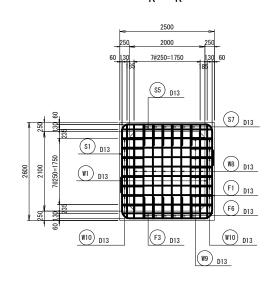


ΙĄ	1 名	令和7年度 鬼怒 船玉揚7	川南部国営施 <機場整備その	
図面名		流量計室配筋図(3)		
作成年月日				
縮	尺	S=1:50	図面番号	11-3/4
会社名				
事務所名		関東農政局	栃木南部農業	業水利事業所

流量計室配筋図(4)

S=1:50


箱抜き部補強鉄筋詳細図

頂版上下面図

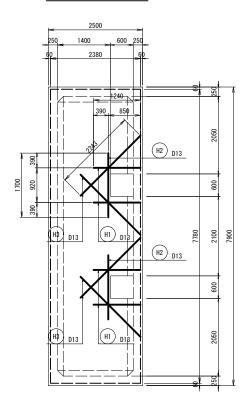


切断される主鉄筋量=1.267×2本=2.534cm2 補強鉄筋量=1.267×2本+1.267×2本×45° cos=3.059cm2 0K

底版上面図

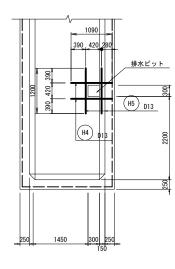


切断される主鉄筋量=1.267×2本=2.534cm2 補強鉄筋量=1.267×2本=2.534cm2 OK

側壁外内面図 D~G断面

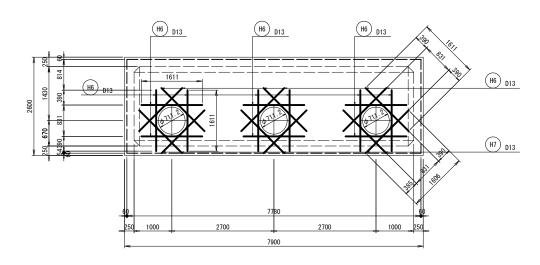


切断される主鉄筋量=1.267×3本=3.801cm2 補強鉄筋量=1.267×2本+1.267×2本×45° cos=4.326cm2 OK


頂版管理孔壁詳細図

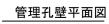


<u> M</u>_

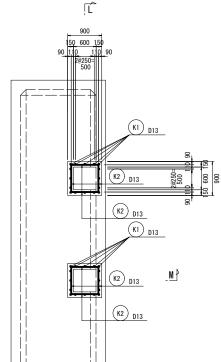

管理孔壁側面図 L - L断面

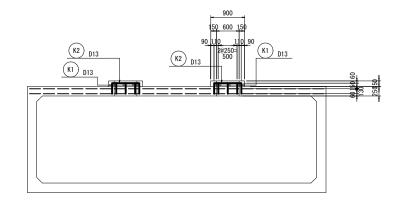

管理孔壁側面図

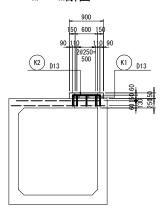

事務所名


令和7年度 鬼怒川南部国営施設応急対策事業 船玉揚水機場整備その他工事 図面名 作成年月日 11-4/4 S=1:50 図面番号 会社名

関東農政局 栃木南部農業水利事業所

Ĺ


制水弁室構造図

縞鋼板蓋詳細図 S=1:15

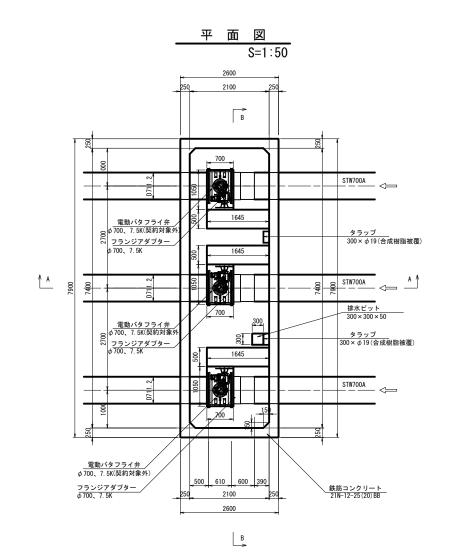

A - A

S=1:50

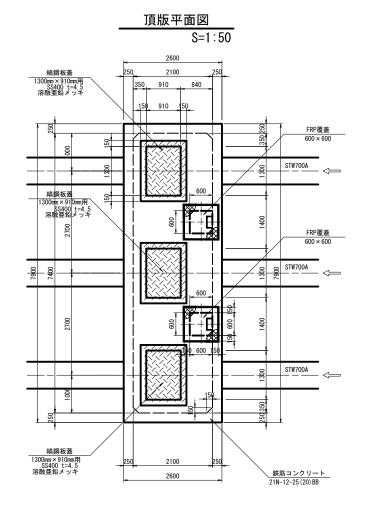

B - B

タラップ 300×φ19(合成樹脂被覆)

150 150 150 600 150

電動バタフライ弁 φ700、7.5K(契約対象外) 500 500 500

1550 1550

編鋼板蓋 1300mm×910mm用

∇Y. P. =31. 440

▼Y. P. =30. 540

電動バタフライ弁 φ700、7.5K(契約対象

DL=Y. P 30. 000


S=1:50


150 150 150 600 150


タラップ 300×φ19(合成樹脂被覆)


1550

動バタフライ弁 700、7.5K(契約対象外)

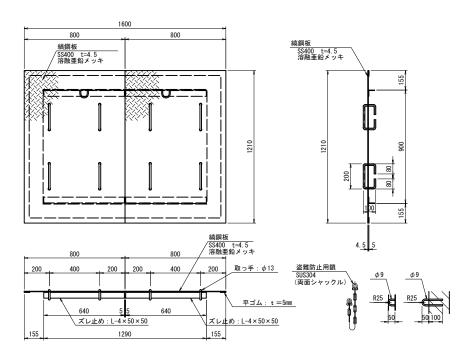

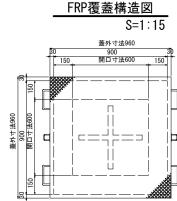

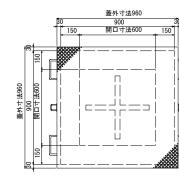

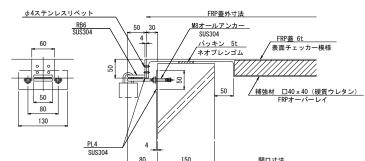

端部断面詳細図

S=1:5

工事名

図面名

作成年月日

会社名


事務所名


船玉揚水機場整備その他工事


制水弁室構造図


図面番号

関東農政局 栃木南部農業水利事業所

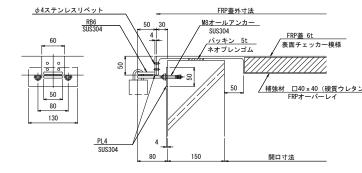

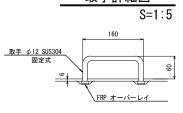

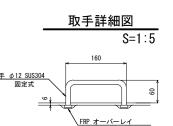


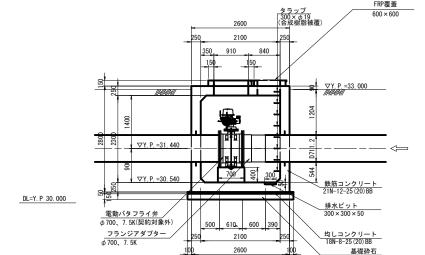


制水弁室配筋図(1)

S=1:50


側壁平面図

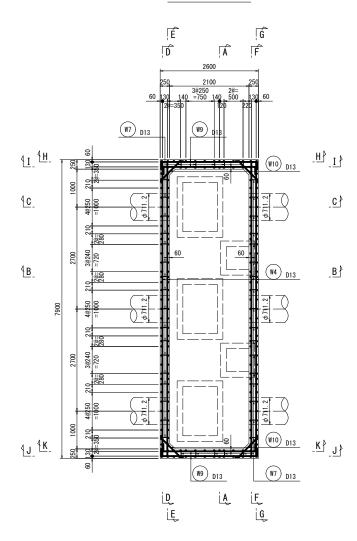


A - A

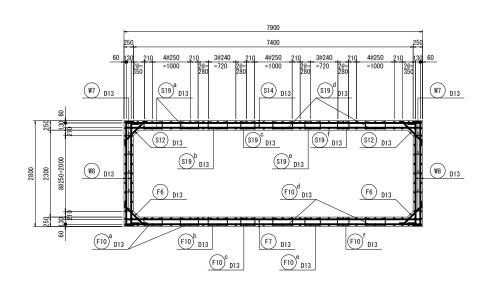


B - B

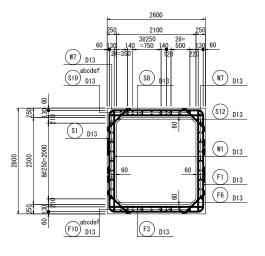

C - C

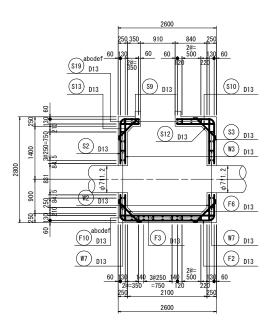


主鉄筋概要図

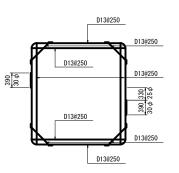

※ 主鉄筋継手は交互配置とし、継手位置を250以上離すこと。


- 1. 鉄筋の材質は、D16mm以下をSD295 D19mm以上をSD345とすること。
- 2. 鉄筋の継手が必要となる場合の引張 鉄筋の基本定着長は、30 φ 以上と すること。


工事名	令和7年度 鬼怒川南部国営施設応急対策事業 船玉揚水機場整備その他工事				
図面名	制水弁室配筋図(1)				
作成年月日					
縮尺	S=1:50	図面番号	13-1/4		
会社名					
事務所名	関東農政局	栃木南部農業	業水利事業所		

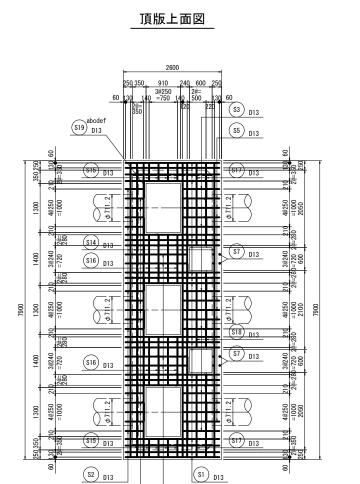


S6 D13

S4 D13

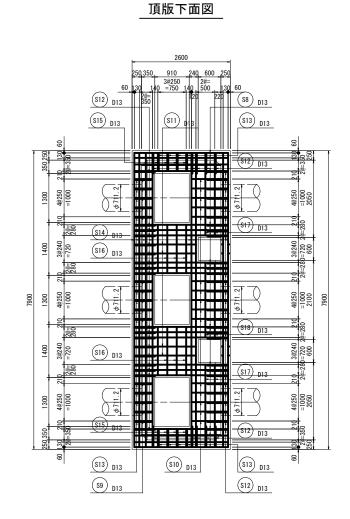

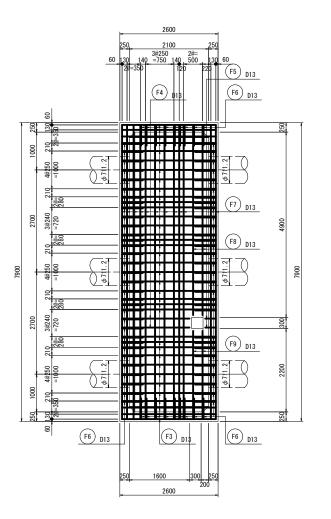


底版上面図

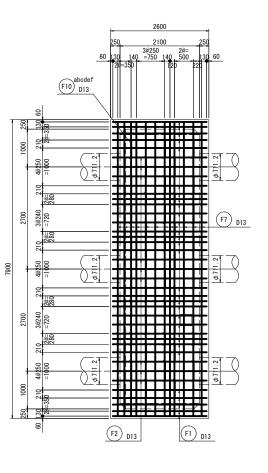


底版下面図

I	事 名	令和7年度 鬼怒川南部国営施設応急対策事業 船玉揚水機場整備その他工事					
図	面名	制水弁室配筋図(2)					
作成	年月日						
縮	尺	S=1:50	図面番号	13-2/4			
会	社 名						
事務所名		関東農政局	栃木南部農業	業水利事業所			


D - D

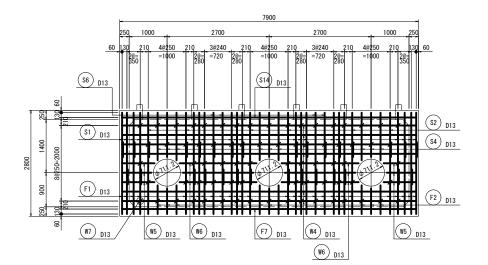


E – E

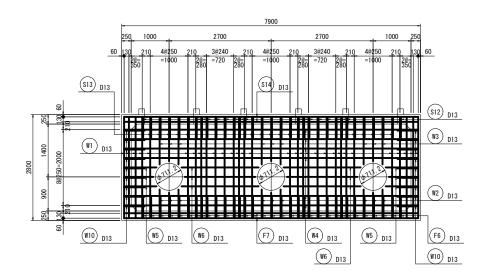


$\frac{H - H}{J - J}$

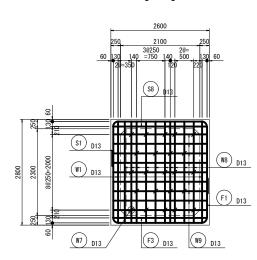


F – F

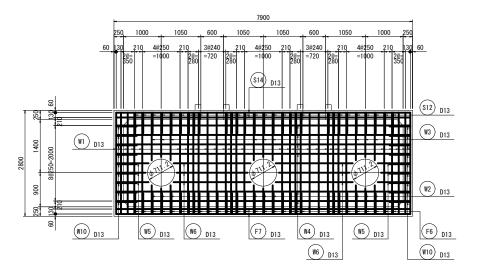

 $\mathsf{G} - \mathsf{G}$

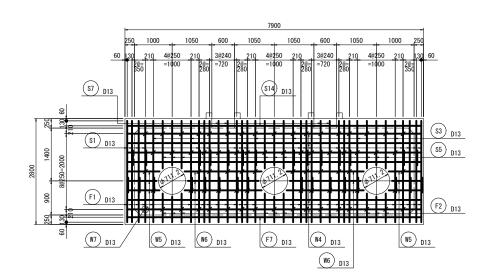

<u>I – I</u> <u>K – K</u>

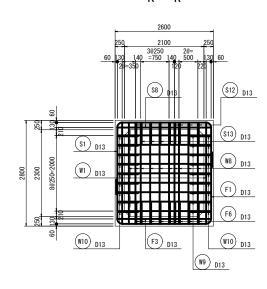

工事名		令和7年度 鬼怒川南部国営施設応急対策事業 船玉揚水機場整備その他工事		
図面名		制水弁室配筋図(3)		
作成年月日				
縮	尺	S=1:50	図面番号	13-3/4
会 社	: 名			
市改元力		即本典形見	# <u>+</u> + + + + + + + + + + + + + + + + + +	***

制水弁室配筋図(4)


S=1:50

箱抜き部補強鉄筋詳細図


底版上面図

H9 D13

H9 D13

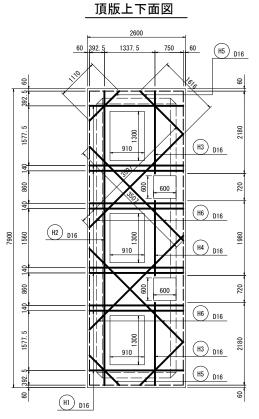

切断される主鉄筋量=1.267×19本=24.073cm2 補強鉄筋量=1.986×10本+1.986×4本×45°cos=25.477cm2 OK

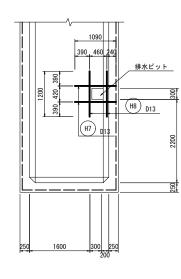


切断される主鉄筋量=1.267×2本=2.534cm2 補強鉄筋量=1.267×4本=5.068cm2 OK

管理孔壁側面図

補強鉄筋量=1.267×2本+1.267×2本×45° cos=4.326cm2 OK


頂版管理孔壁詳細図

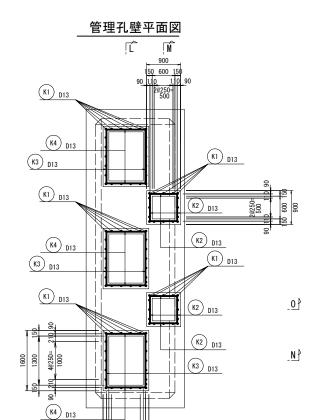

ĹĻ

0_

<u> N</u>_

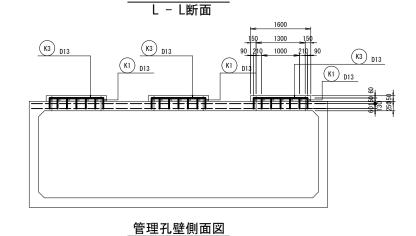

M - M断面

(K2) D13

(K1) D13

(K2) D13


(K1) D13


(K2) D13

(K2) D13

(K3) D13

(K4) D13

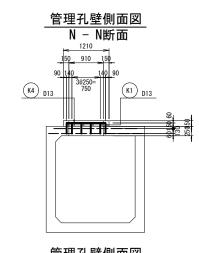

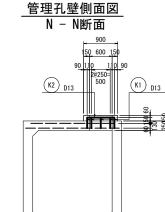


I.	事 名		令和7年度 鬼怒川南部国営施設応急対策事業 船玉揚水機場整備その他工事				
図	面名	制水弁室配筋図(4)					
作成	年月日						
縮	尺	S=1:50	図面番号	13-4/4			
会	社 名						
事形	务所名	関東農政局	栃木南部農業	業水利事業所			

H9 D13

H9 D13

吐出水槽構造図(1)

S=1:50

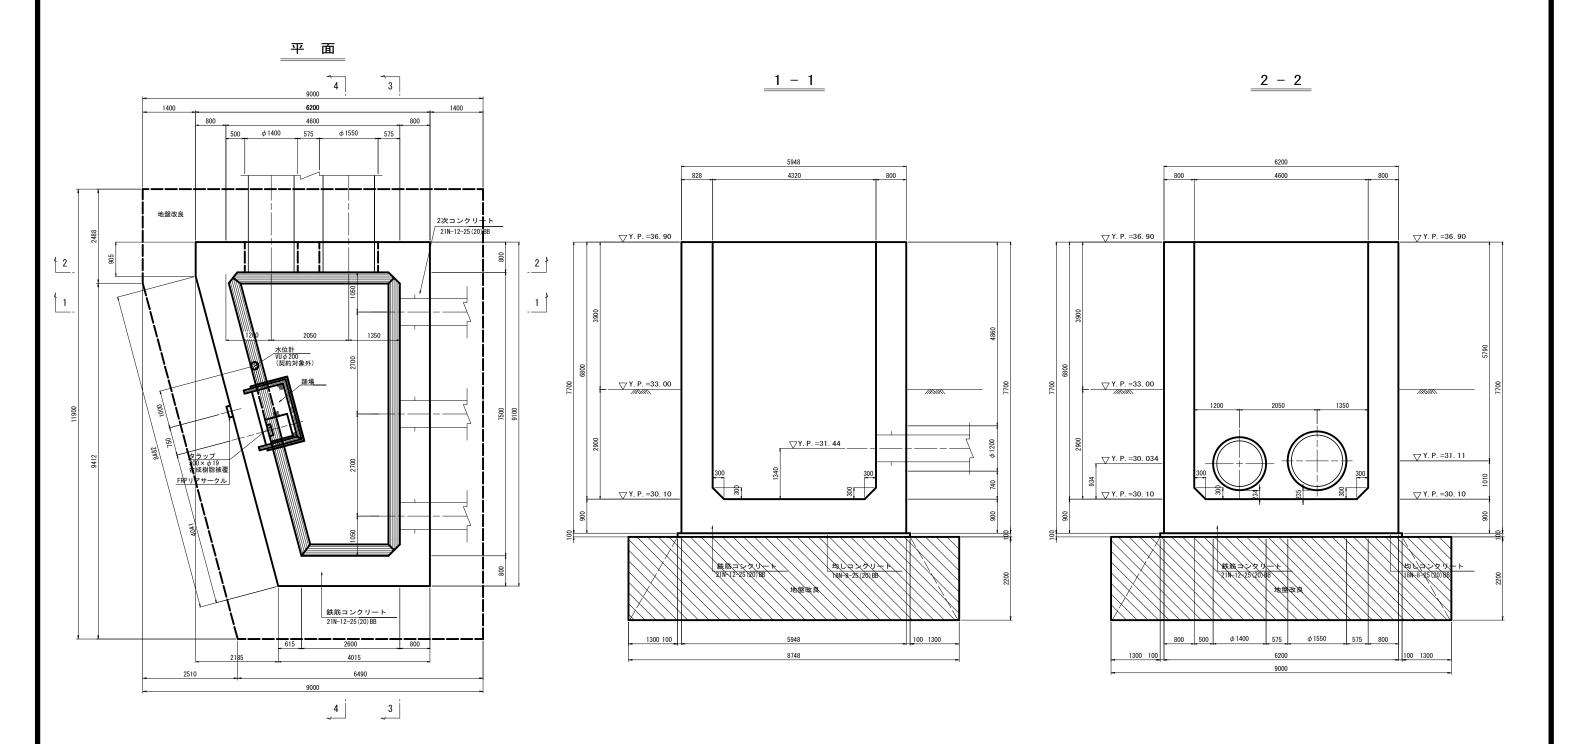



コンクリート材料規格					
均しコンクリート	18N-8-25 (20) BB				
躯体コンクリート	21N-12-25 (20) BB				

工事	名	令和/年度 鬼怒川南部国宮施設心忌対策事業 船玉揚水機場整備その他工事			
図面	名	吐出水槽構造図(1)			
作成年	月日				
縮	尺	S=1:50	図面番号	14-1/3	
会 社	名				
事務用	斤名	関東農政局	栃木南部農業	業水利事業所	

3 - 3

4 - 4

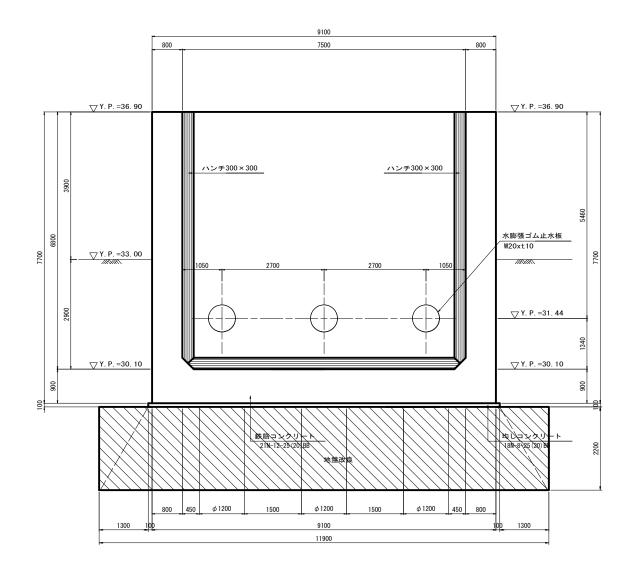

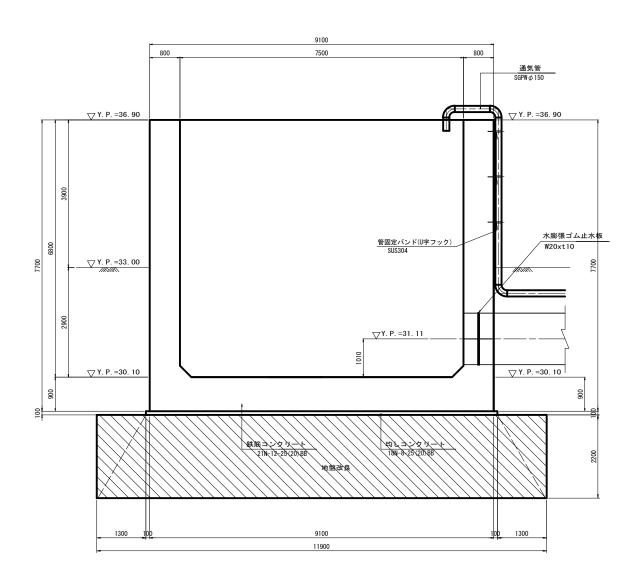


コンクリート材料規格				
均しコンクリート	18N-8-40			
躯体コンクリート	21N-12-20			

工事名		令和7年度 鬼怒川南部国営施設応急対策事業 船玉揚水機場整備その他工事		
図面名		吐出水槽構造図(2)		
作成	年月日			
縮	尺	S=1:50	図面番号	14-2/3
会	社 名			
事務	务所名	関東農政局	栃木南部農業	業水利事業所


吐出水槽構造図(3)


タラップ詳細図

平面図 ————— S=1:50

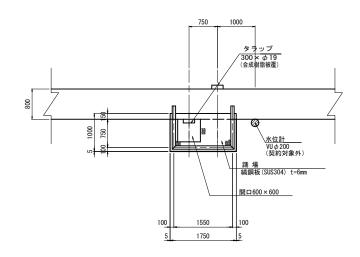


<u>FRPリアサークル詳細図</u> S=1:30

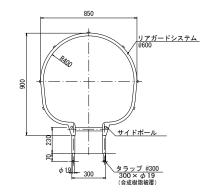


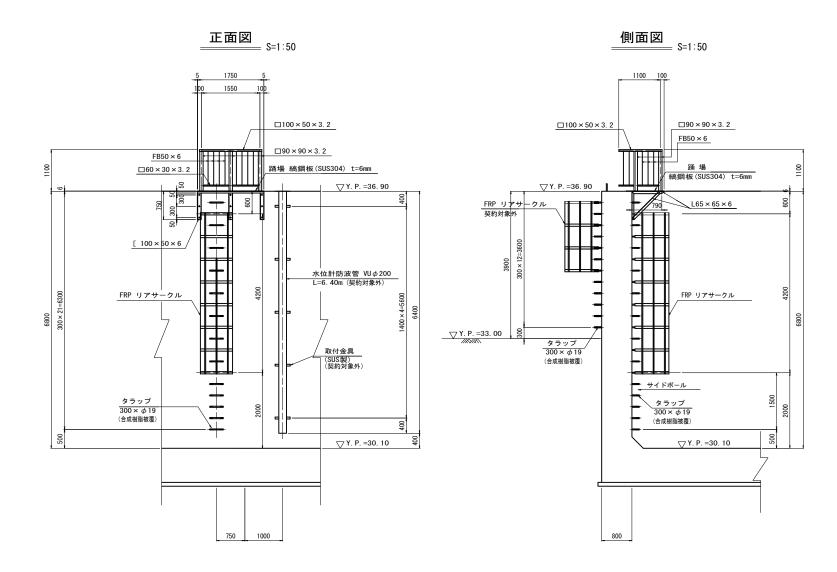


I	エ 事 名				
図	面名		吐出水槽構造図(3)		
作成	年月日				
縮	尺	図	示	図面番号	14-3/3
会	社 名				
事務所名		関	東農政局	栃木南部農業	業水利事業所

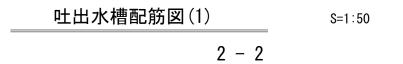

1 - 1 (底版下面)

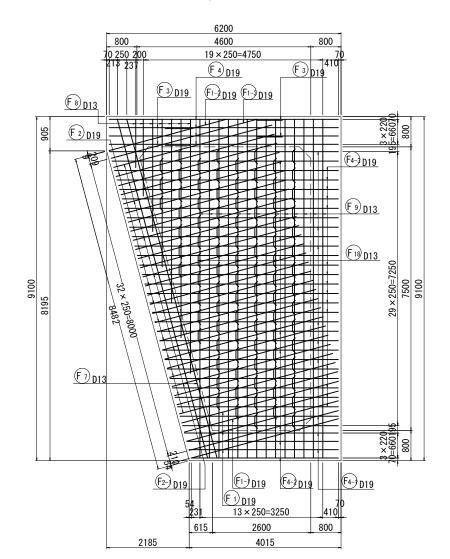


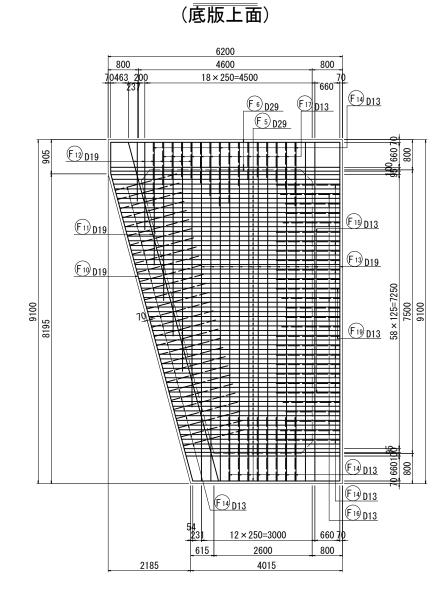


側面図 4 4 3 3, 2 1,2, 平面図 12 11 13 15 9 -10 10 9 8 8 7 7 6 5 5 - 6


位置図


組立図 S=1:20

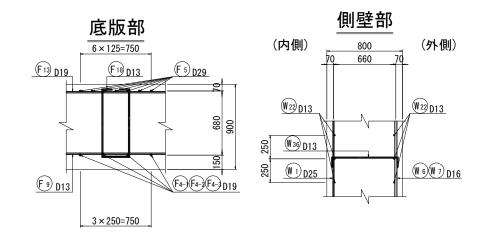

工事	名	令和7年度 鬼怒川南部国営施設応急対策事業 船玉揚水機場整備その他工事			
図面	名	吐出水槽配筋図(1)			
作成年	月日				
縮	尺	図示	図面番号	15-1/5	
会 社	名				
事務用	斤名	関東農政局	栃木南部農業	業水利事業所	

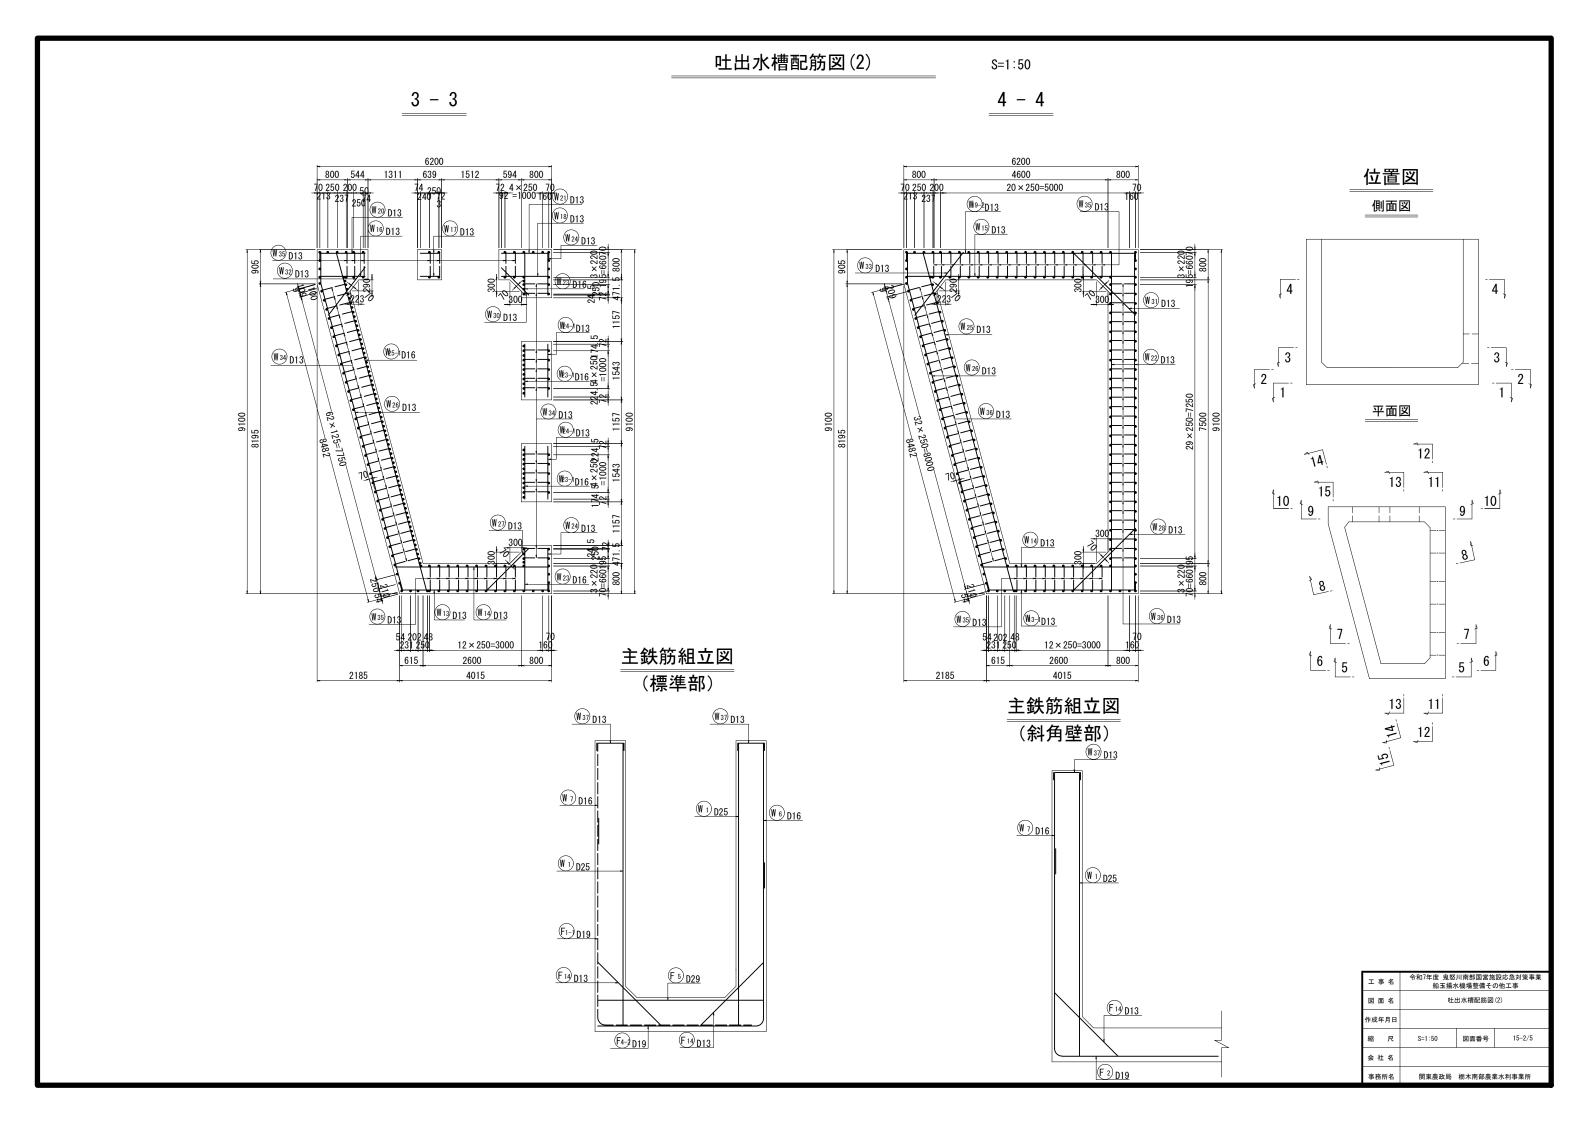

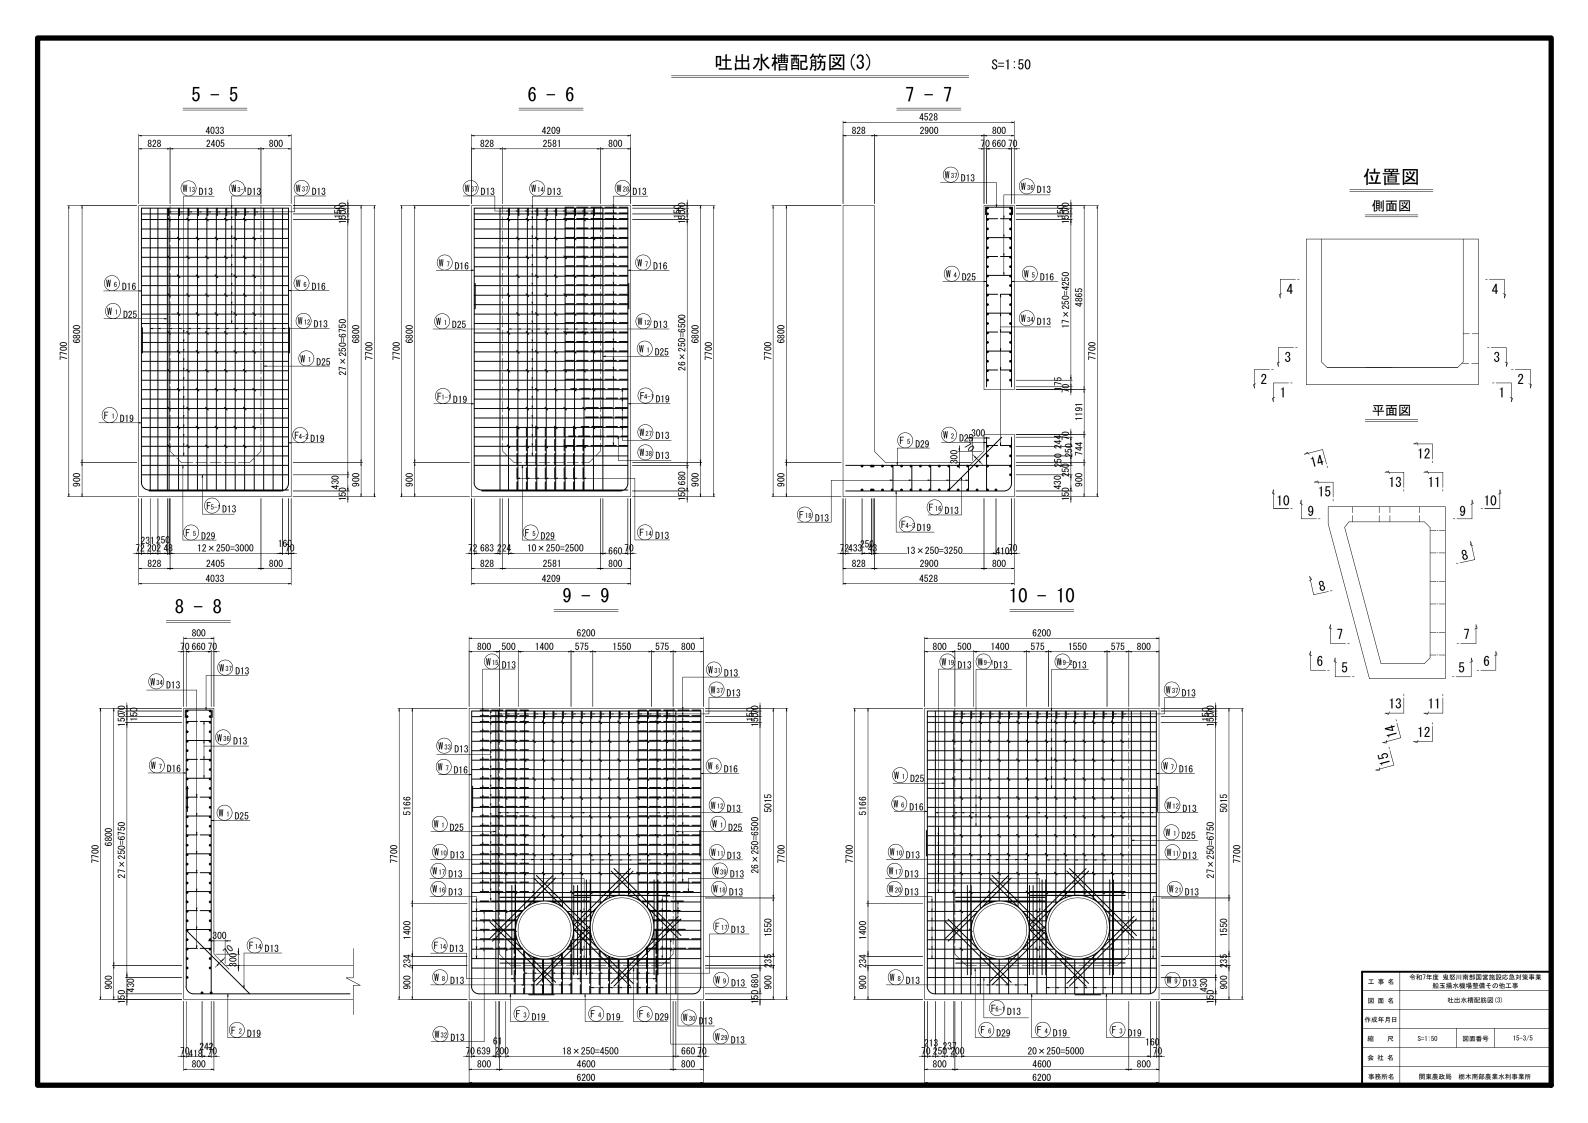


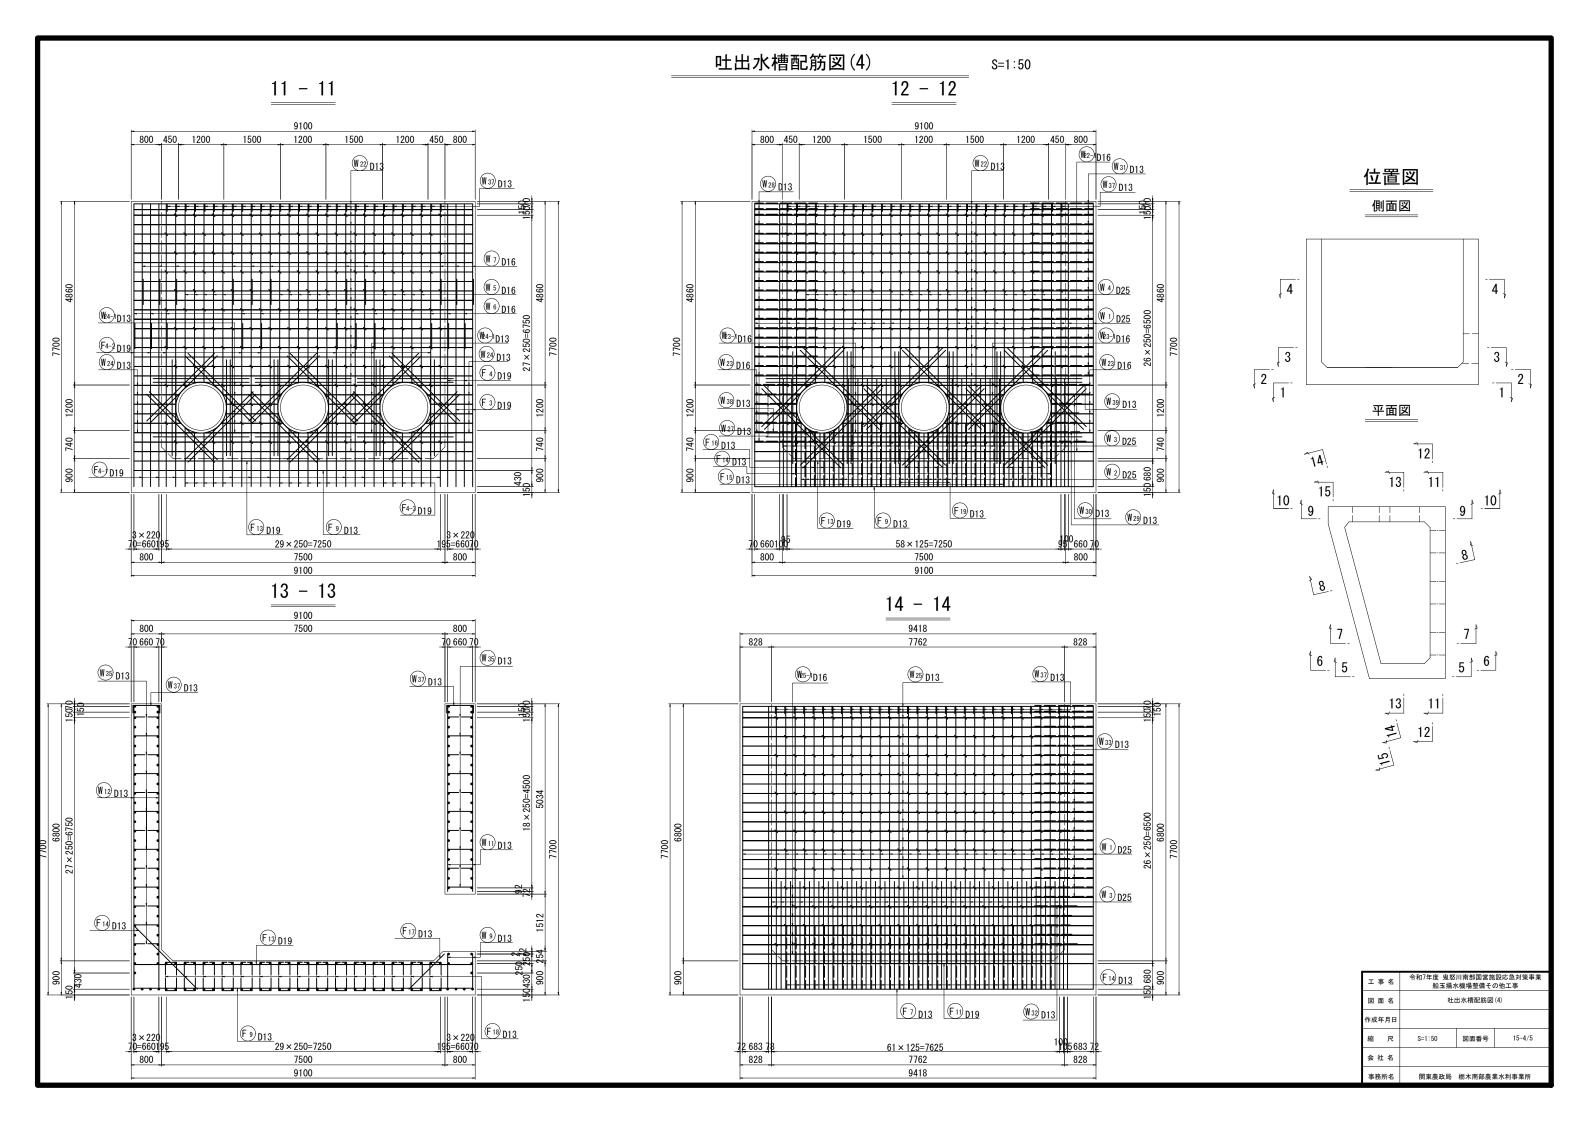


吐出水槽配筋図(5)

S=1:50


補強鉄筋詳細図

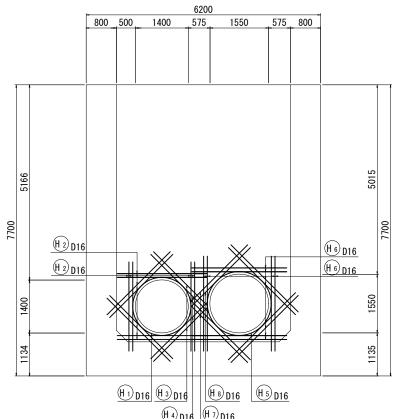

補強鉄筋詳細図 (12 - 12)

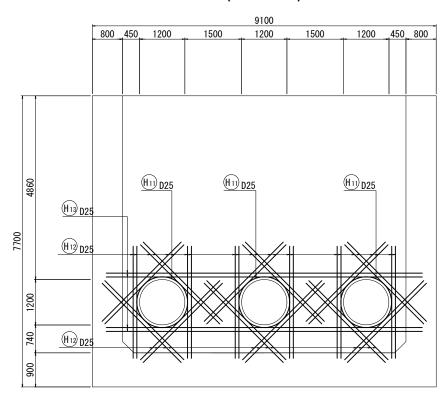

(9 - 9)(10 - 10)

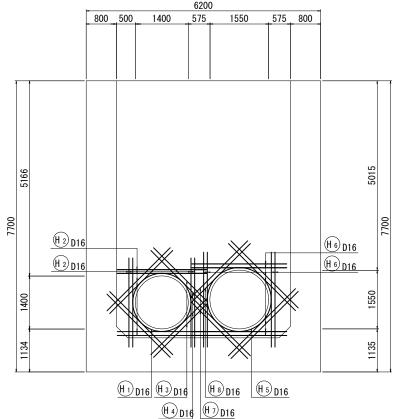

補強鉄筋詳細図 (11 - 11)

F10-1013

15 - 15 9387

7663

F10 D19

32 × 250=8000

7663 9387


W₂₆ D13


828

828

896

W₃₇ D13

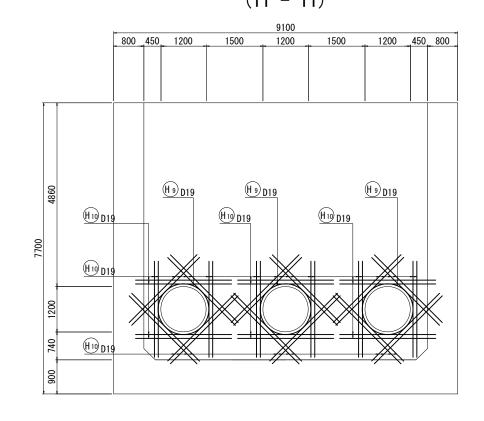

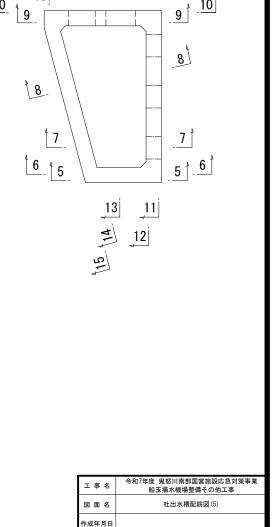

会社名

位置図

側面図

平面図

13

12 11

4

3

10

15

2

4

3


 $-\frac{1}{1}$


15-5/5

図面番号

関東農政局 栃木南部農業水利事業所

暫定乗越管計画図 暫定乗越管平面図 整星选線 2N0.189+17.00 乗り越し管STW700A L=53780 吐出水槽 制水弁室 流量計室 4600 STW700A <u>電動バタフライ弁</u> φ700, 7. 5K(契約対象外 超音波流量計 φ700(契約対象外) <u>フランジアダプター</u> φ700, 7. 5K STW700A 可撓管 φ700, 7. 5K 暫定乗越管側面図 乗り越し管STW700A L=53780 制水弁室 吐出水槽 流量計室 16134 ▽Y. P. =33. 00 管芯高 ▽Y. P. =31. 44 STW700A 1111111 リングサポート (700A) <u>電動バタフライ弁</u> φ700, 7. 5K(契約対象外) 超音波流量計 φ700(契約対象外) 角度27°02′17″ フランジアダプター / φ700, 7. 5K | | 袋詰め玉石 | (既設再利用) DL=YP+25. 000 角度27°02′17″ 令和7年度 鬼怒川南部国営施設応急対策事業 船玉揚水機場整備その他工事 スティフナー付短管 2936 直管 6000 短管 可撓管 1168 1700 短管 3288 工事名 スティフナー付短管 スティフナー付短管 / 制水弁 2300 | 610 | 600 | フランジアダプター 直管 10231 STW700A 15834 作成年月日 図面番号 S=1:100 会社名 管路設計範囲 関東農政局 栃木南部農業水利事業所 事務所名

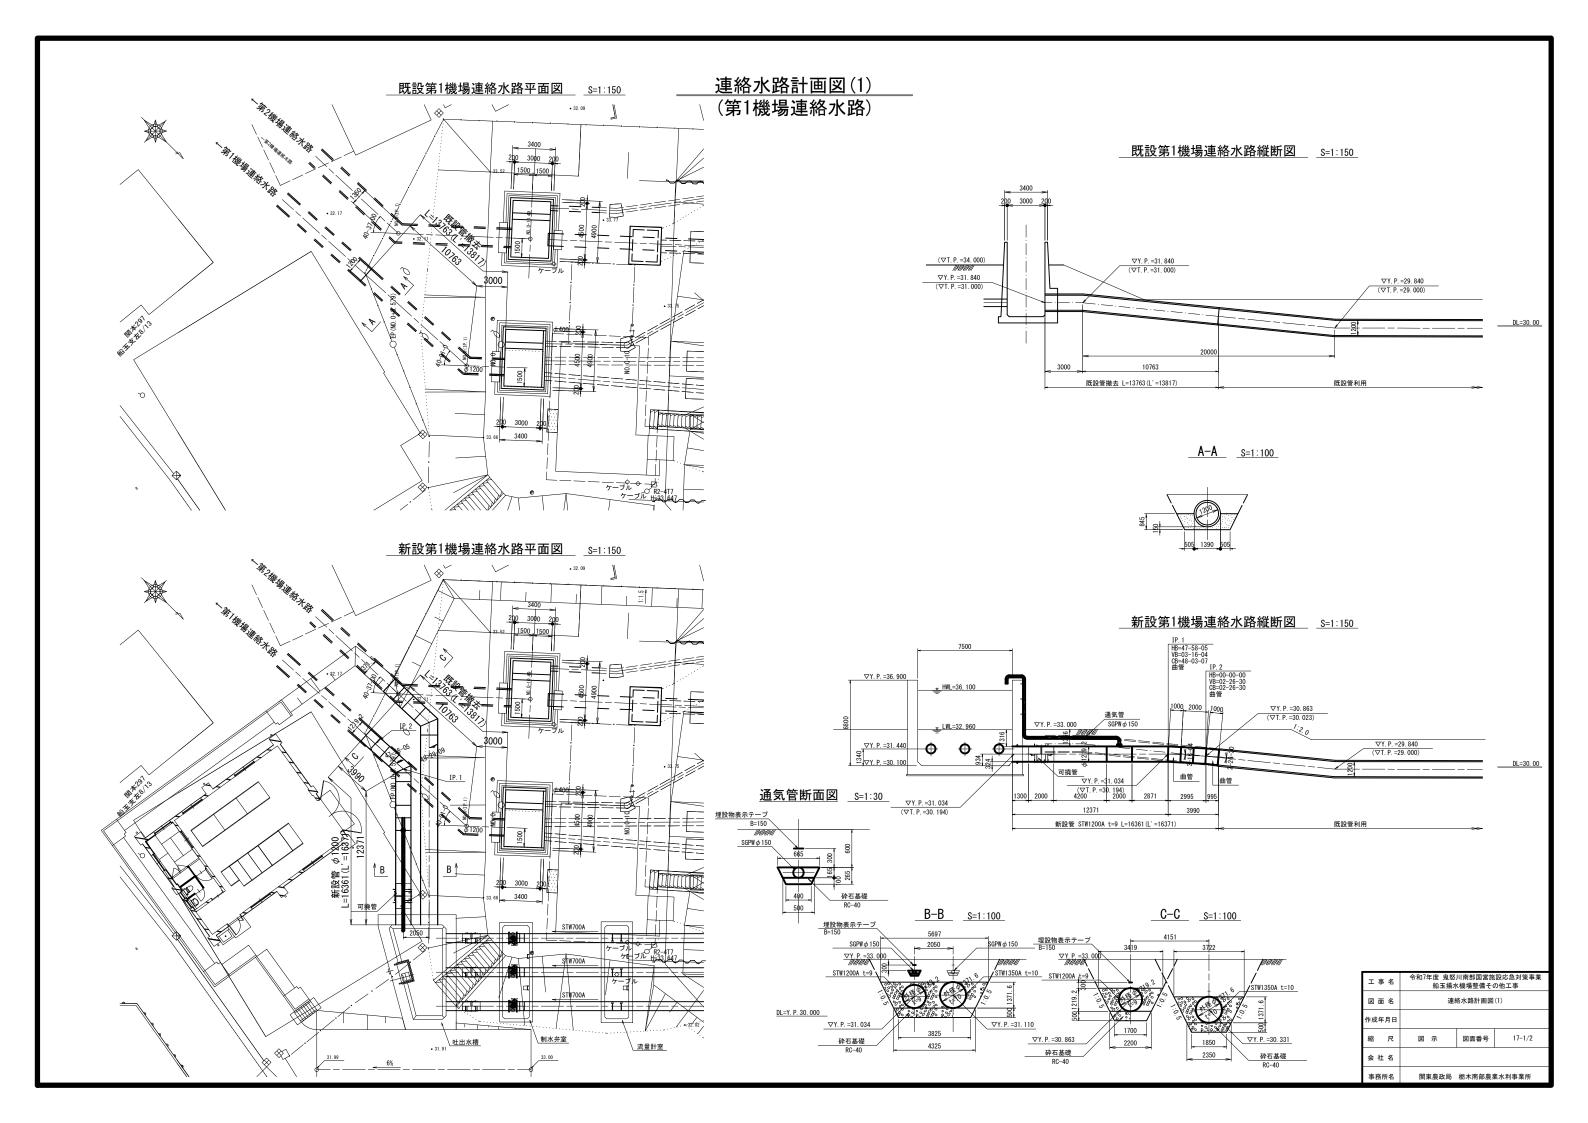

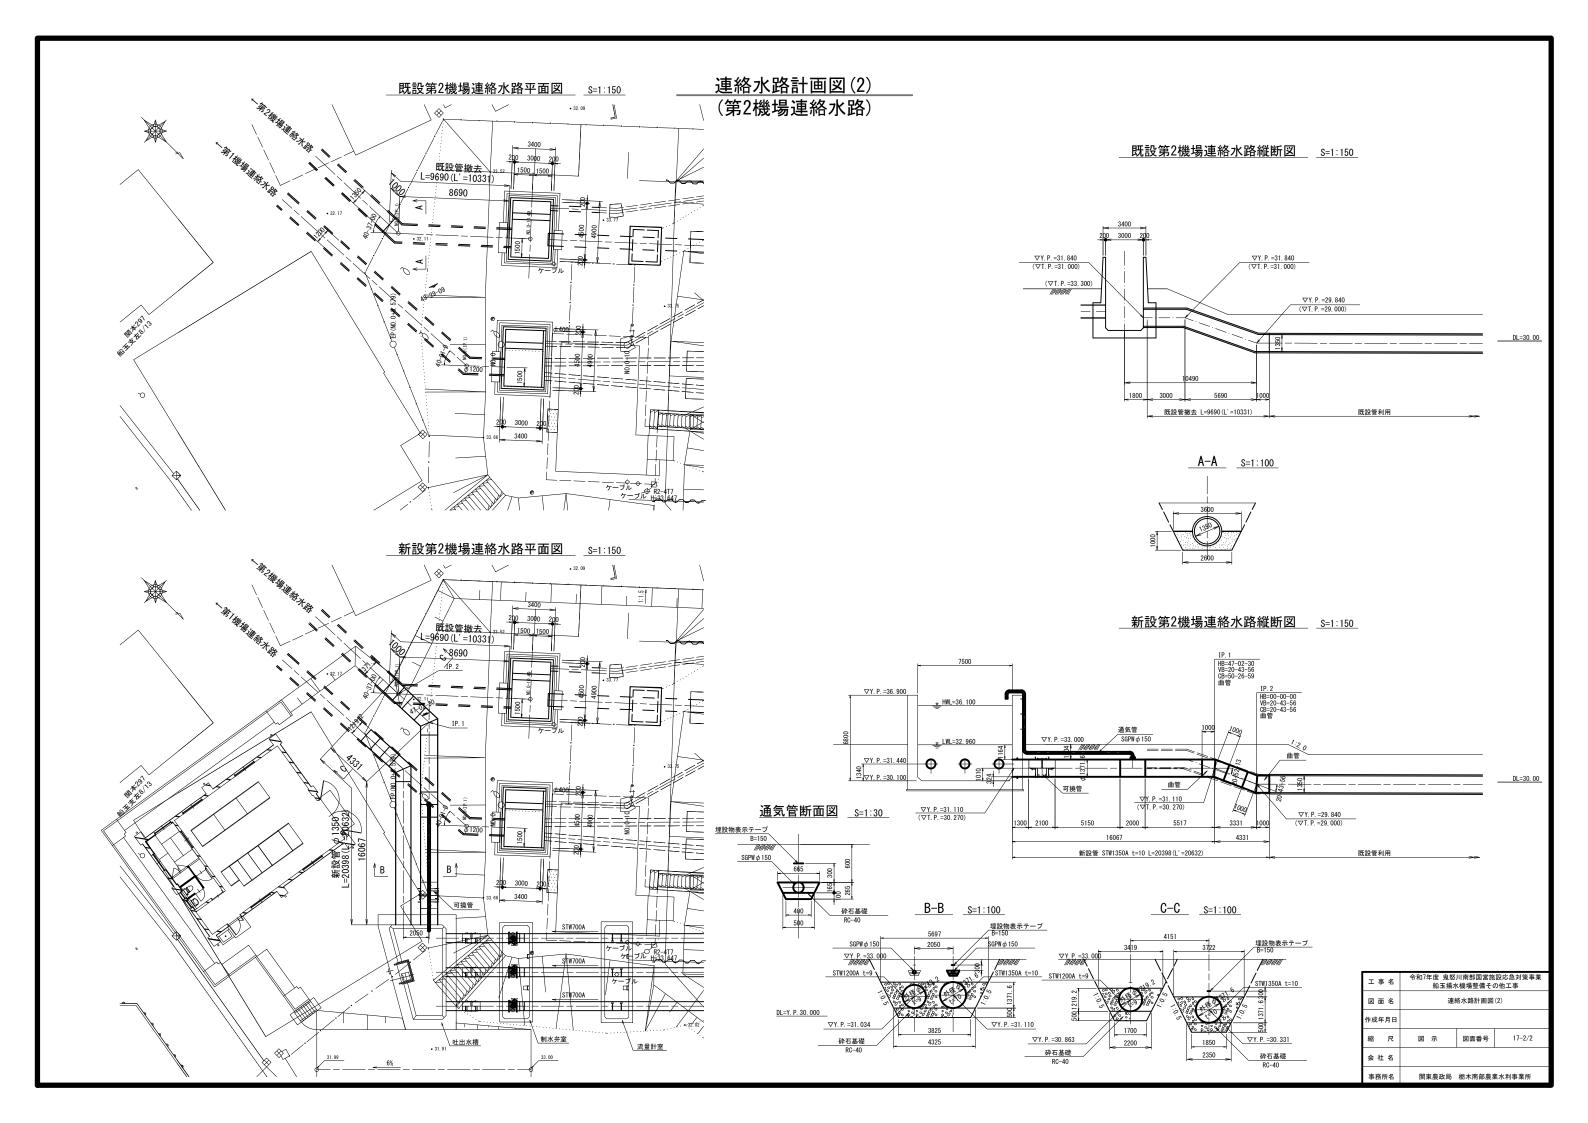


異形管詳細図(1)


(暫定乗越管)

② スティフナー付短管

700A × 6t × 1300L S=1:15

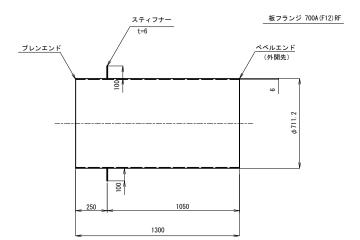


伸縮可撓管 S=1:15

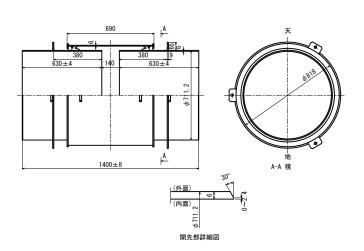


③スティフナー付フランジ付短管

 $700A \times 6t \times 2300L$

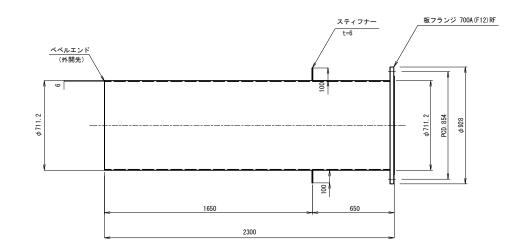

① フランジアダプター

700A × 6t × 600L S=1:15

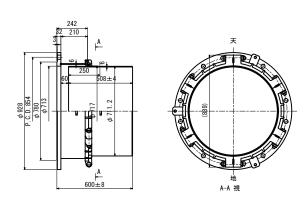

開先部詳細図

塗 装 仕 様

内 面 溶剤形エポキシ樹脂塗料 0.5mm 厚以上 外 面 プラスティック被覆 2.0mm 厚以上

令和7年度 鬼怒川南部国営施設応急対策事業 船玉揚水機場整備その他工事

関東農政局 栃木南部農業水利事業所

18-1/8

図 示 図面番号

④ スティフナー付短管


ベベルエンド (外開先)

700A × 6t × 2936L S=1:15



① スティフナー付直管


700A × 6t × 6000L S=1:15

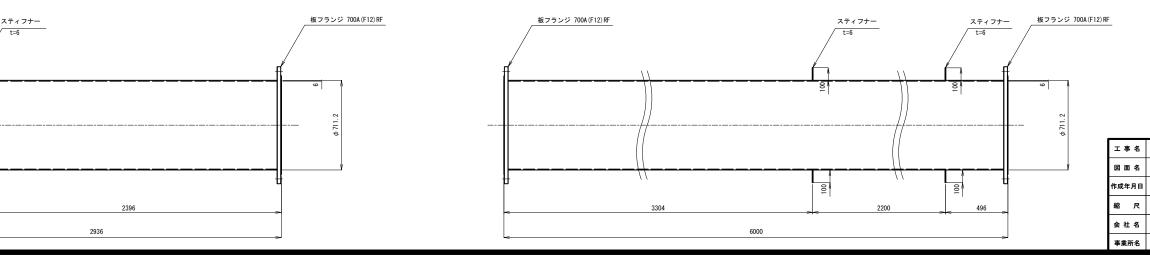



② **伸縮可撓管** 700A S=1:15

⑨ 直管
700A×6t×6000L S=1:15

⑩ 短管 700A×6t×943L S=1:15

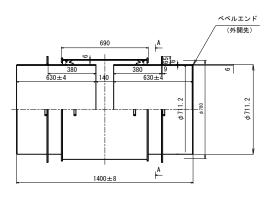

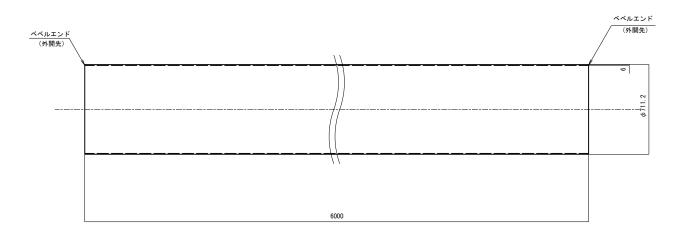

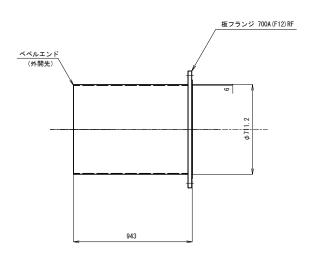

異形管詳細図(2)


図面番号

関東農政局 栃木南部農業水利事業所

18-2/8

作成年月日

会 社 名事業所名

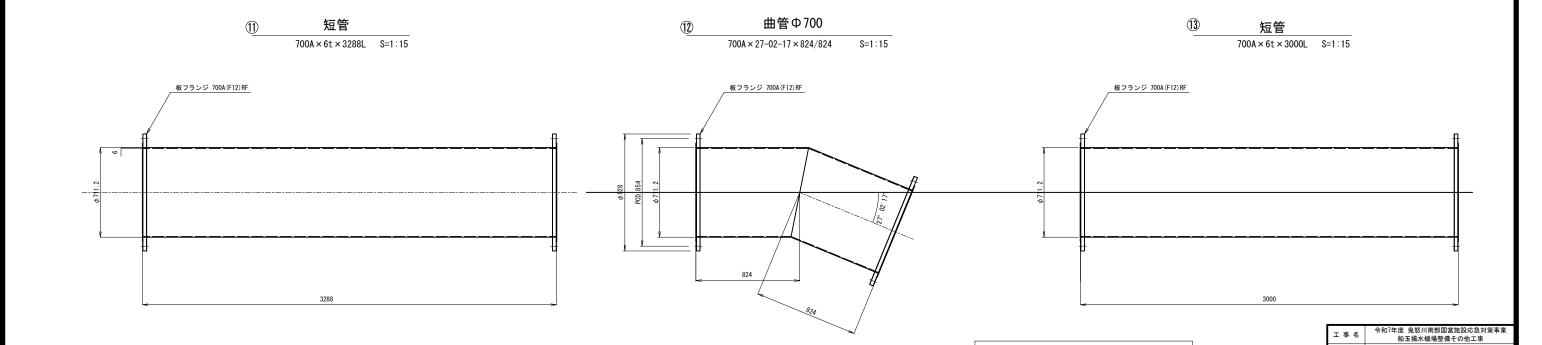


塗 装 仕 様

内 面 溶剤形エポキシ樹脂塗料 0.5mm 厚以上


外 面 プラスティック被覆 2.0mm 厚以上


異形管詳細図(3) (暫定乗越管)

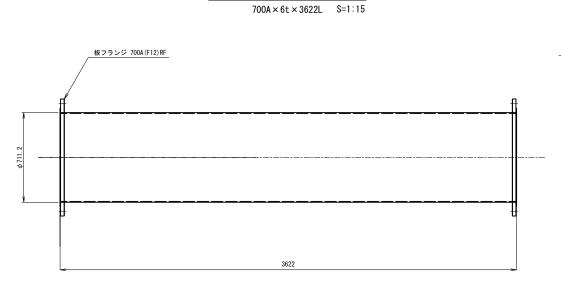


短管

14)

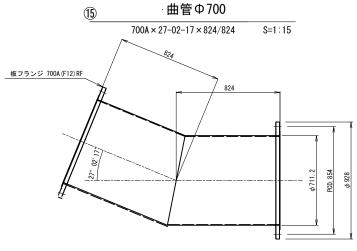


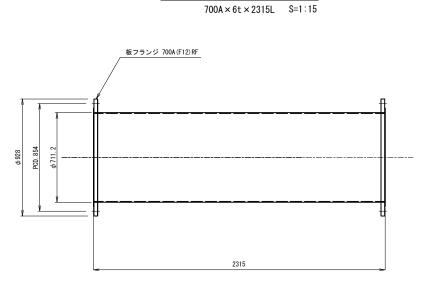

短管

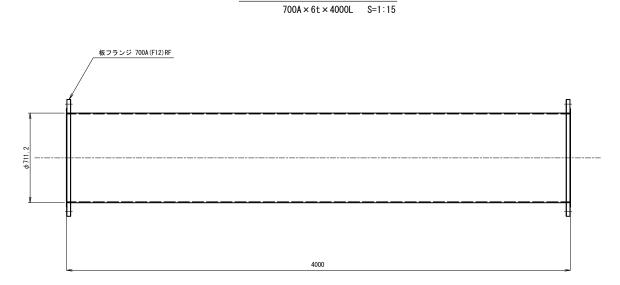


短管

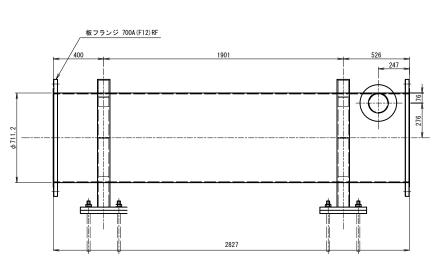



短管

700A × 6t × 2827L S=1:15

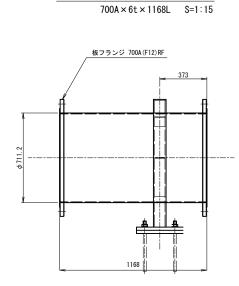

短管

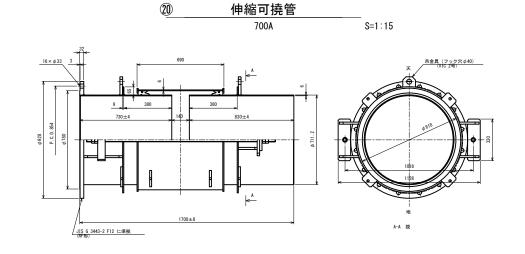

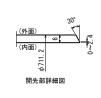


		塗 装 仕 様		
内	面	溶剤形エポキシ樹脂塗料	0. 5mm	厚以上
外	面	プラスティック被覆	2. 0mm	厚以上


工事名		令和7年度 鬼怒川南部国営施設応急対策事業 船玉揚水機場整備その他工事			
図面名	異形管詳細図(3)				
作成年月日					
縮尺	図示	図面番号	18-3/8		
会 社 名					
事業所名	関東農政局	栃木南部農	業水利事業所		

異形管詳細図(4) (第1機場連絡水路)

スティフナー付短管 STW 1200A×9t×1300L S=1:15

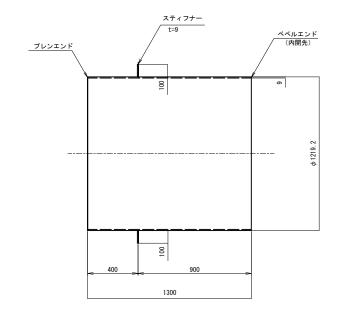




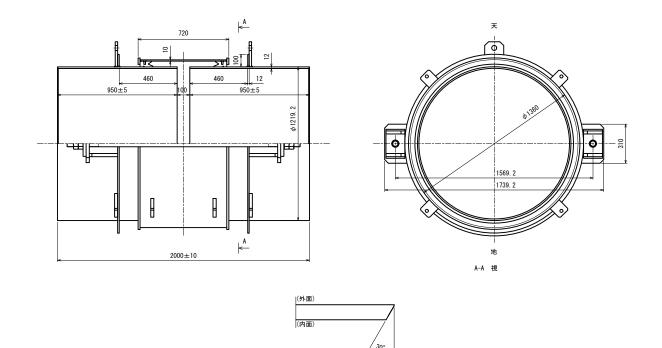


開先部詳細図

	塗 装 仕 様	
内面	溶剤形エポキシ樹脂塗料	0.5mm 厚以上
外面	プラスティック被覆	2.0mm 厚以上

短管 STW 1200A×9t×4200L S=1:15

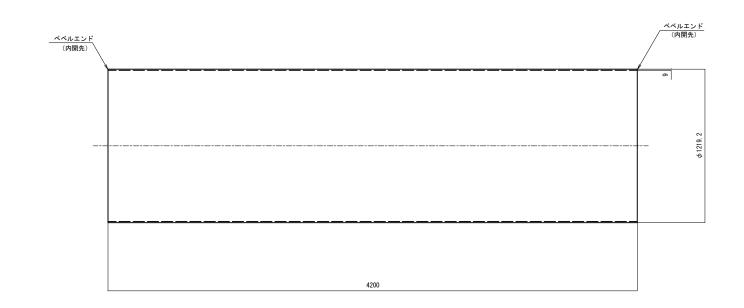



フランジ付T字管Φ1200×Φ150

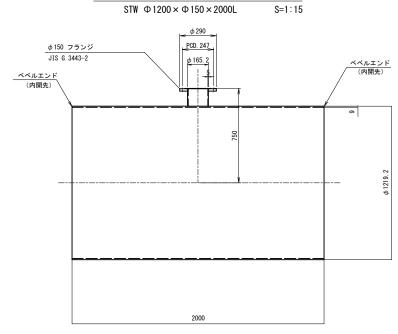


工事名		令和7年度 鬼怒川南部国営施設応急対策事業 船玉揚水機場整備その他工事			
図面名	異形管詳細図(4)				
作成年月日					
縮尺	図 示	図面番号	18-4/8		
会社名					
事業所名	関東農政局	栃木南部農	業水利事業所		


異形管詳細図(5) (第1機場連絡水路)

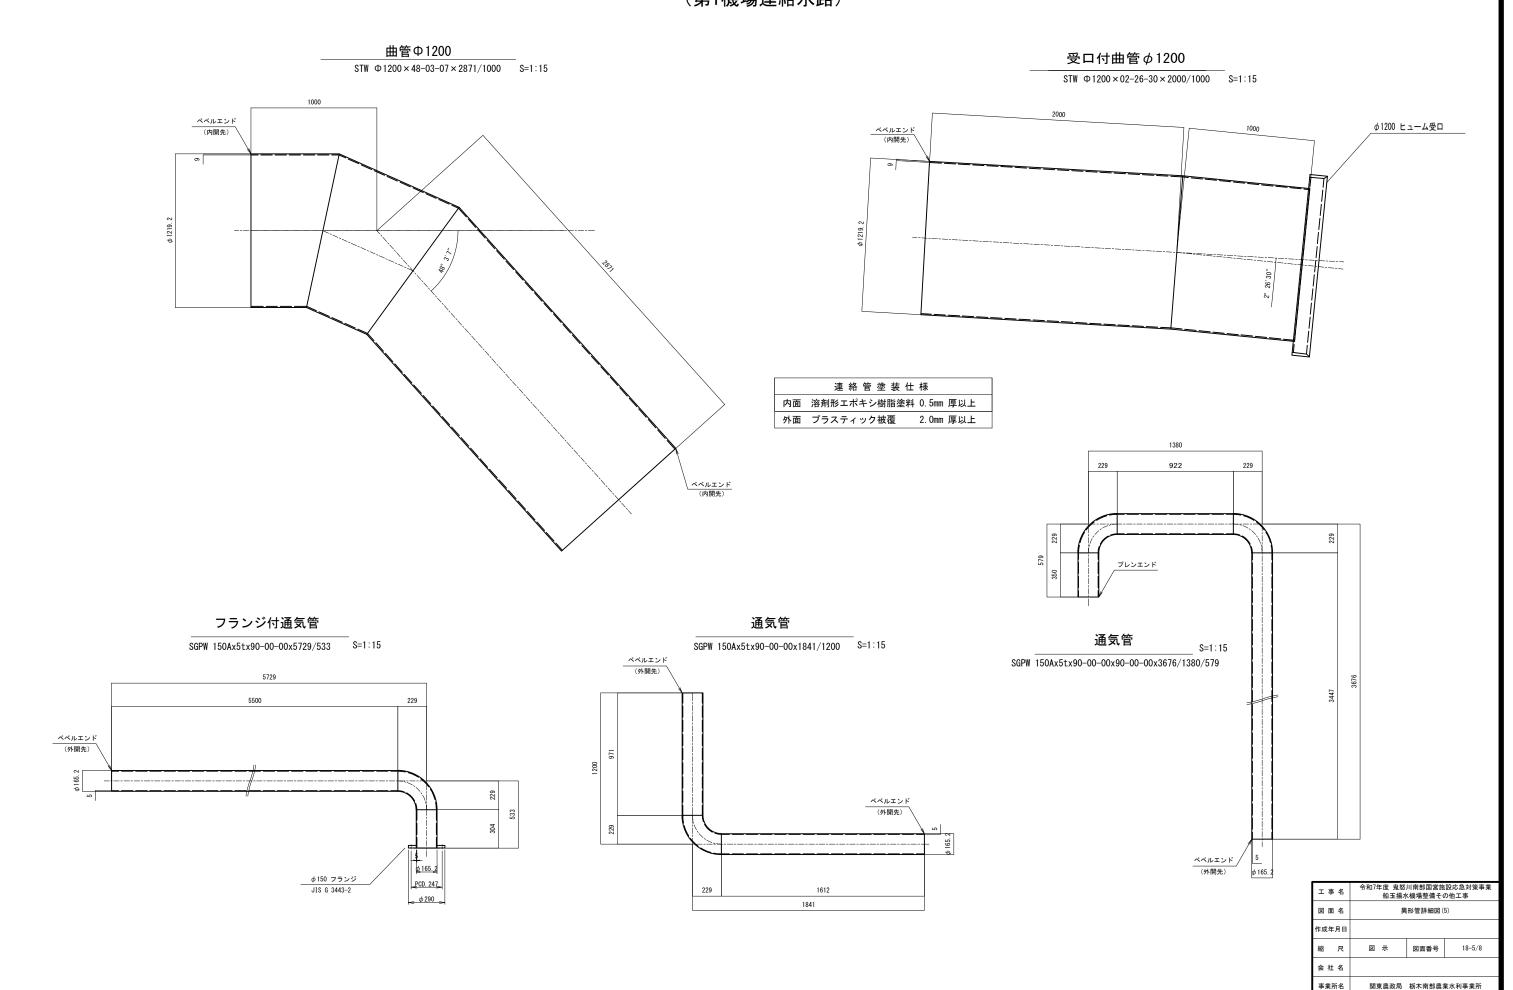


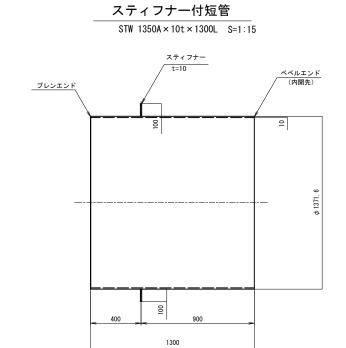

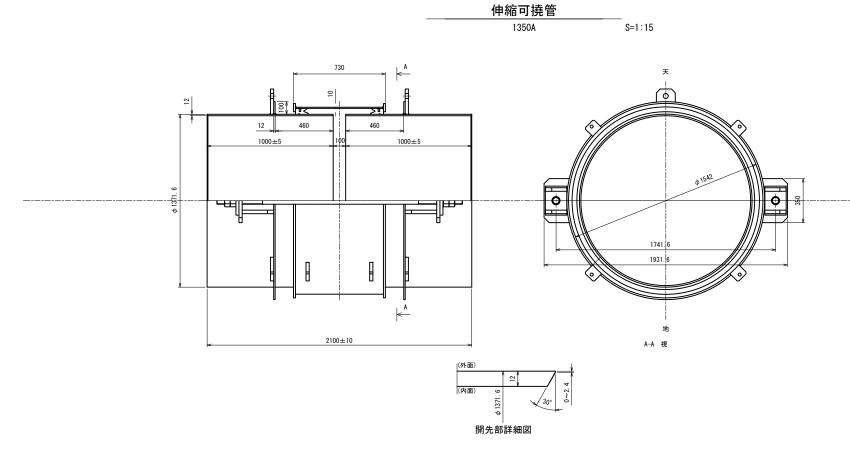


	塗 装 仕 様
内面	溶剤形エポキシ樹脂塗料 0.5mm 厚以上
外面	プラスティック被覆 2.0mm 厚以上

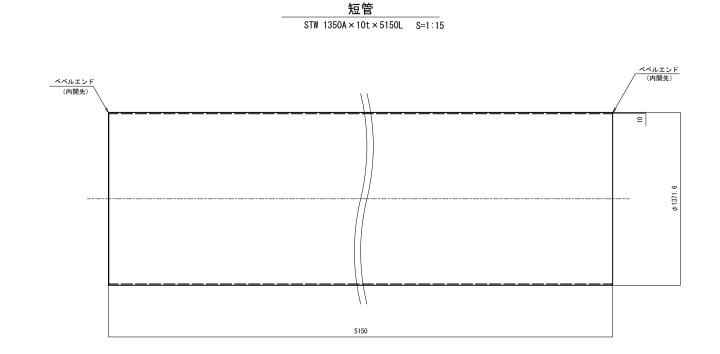


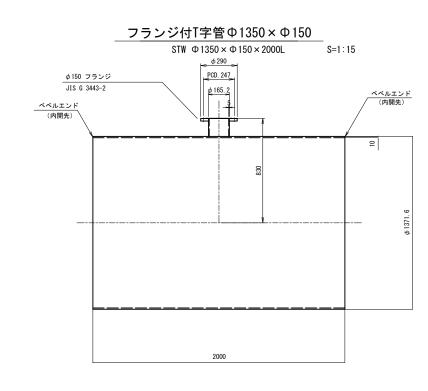


工事名	令和7年度 鬼怒川南部国営施設応急対策事業 船玉揚水機場整備その他工事			
図面名	異形管詳細図(6)			
作成年月日				
縮尺	図示	図面番号	18-6/8	
会社名				
事業所名	関東農政局	栃木南部農業	業水利事業所	

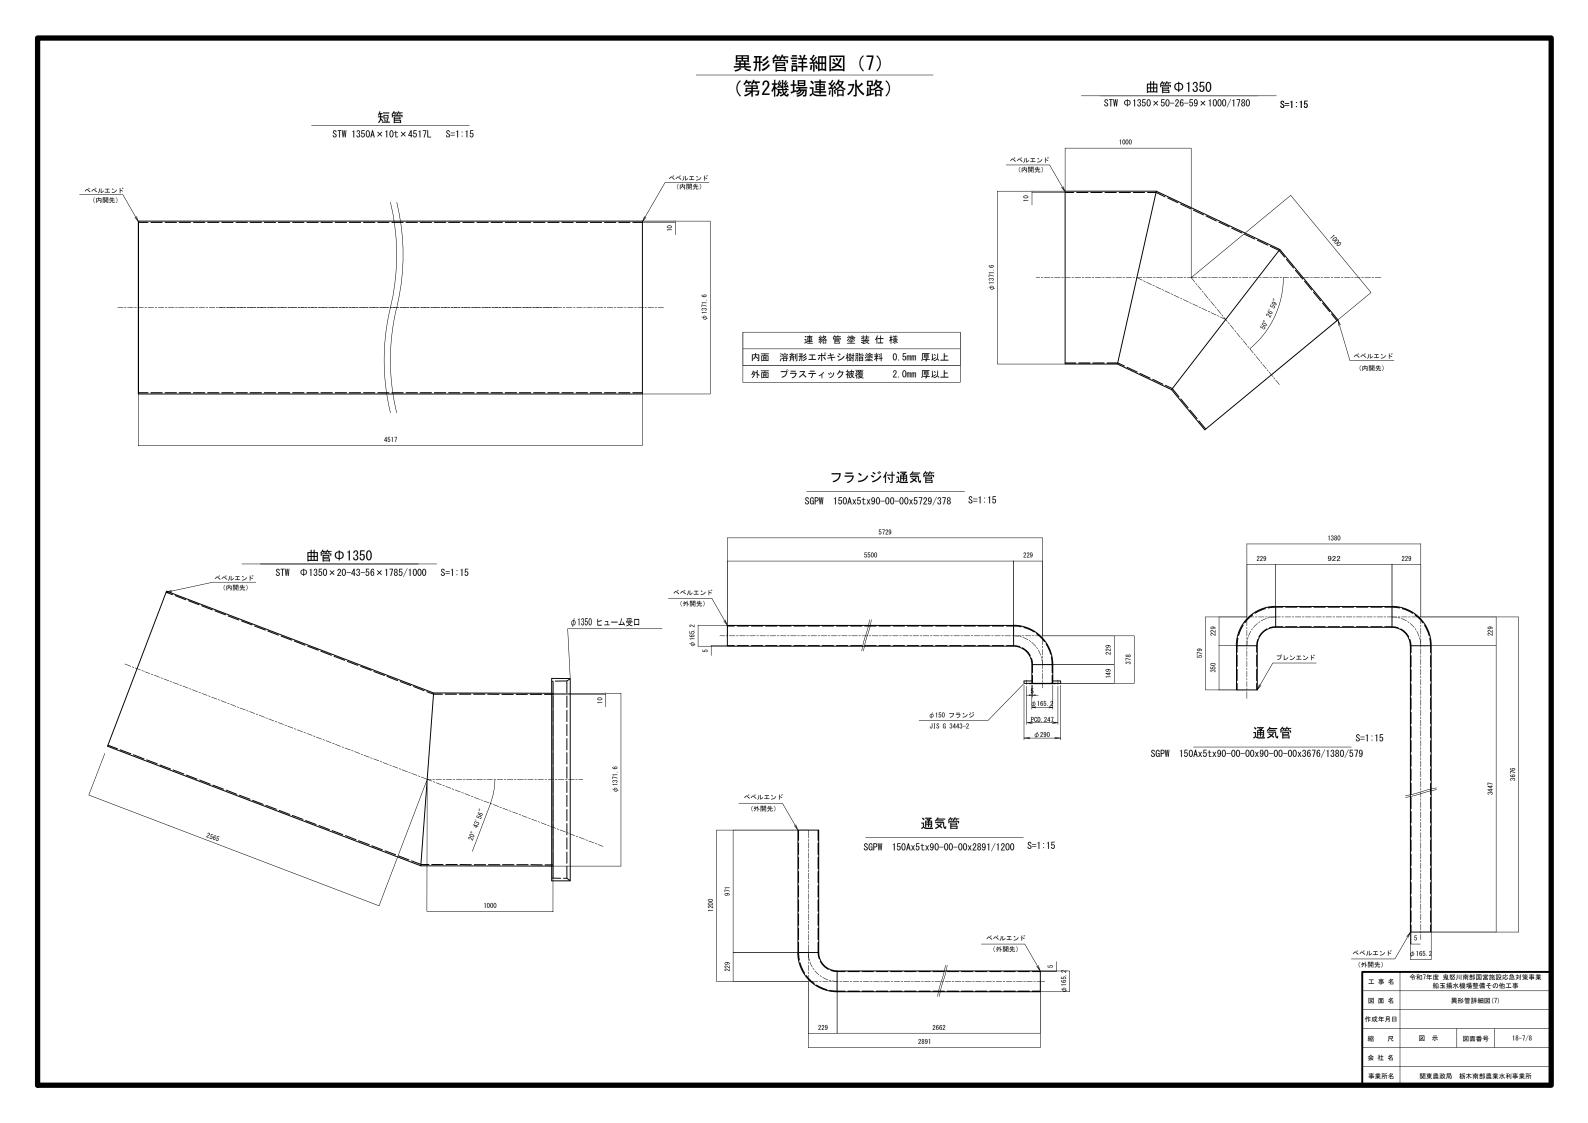



異形管詳細図(8) (第1機場・第2機場連絡水路)

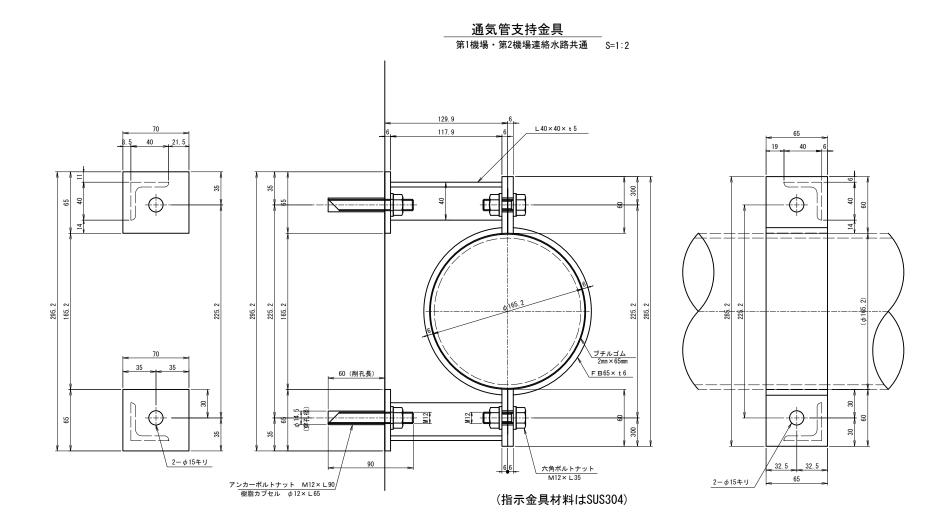



工事名		令和7年度 鬼怒川南部国営施設応急対策事業 船玉揚水機場整備その他工事			
図面名		異形管詳細図(8)			
作成年月日					
縮	尺	図	示	図面番号	18-8/8
会	社 名				
事業所名		関連	東農政局	栃木南部農	業水利事業所

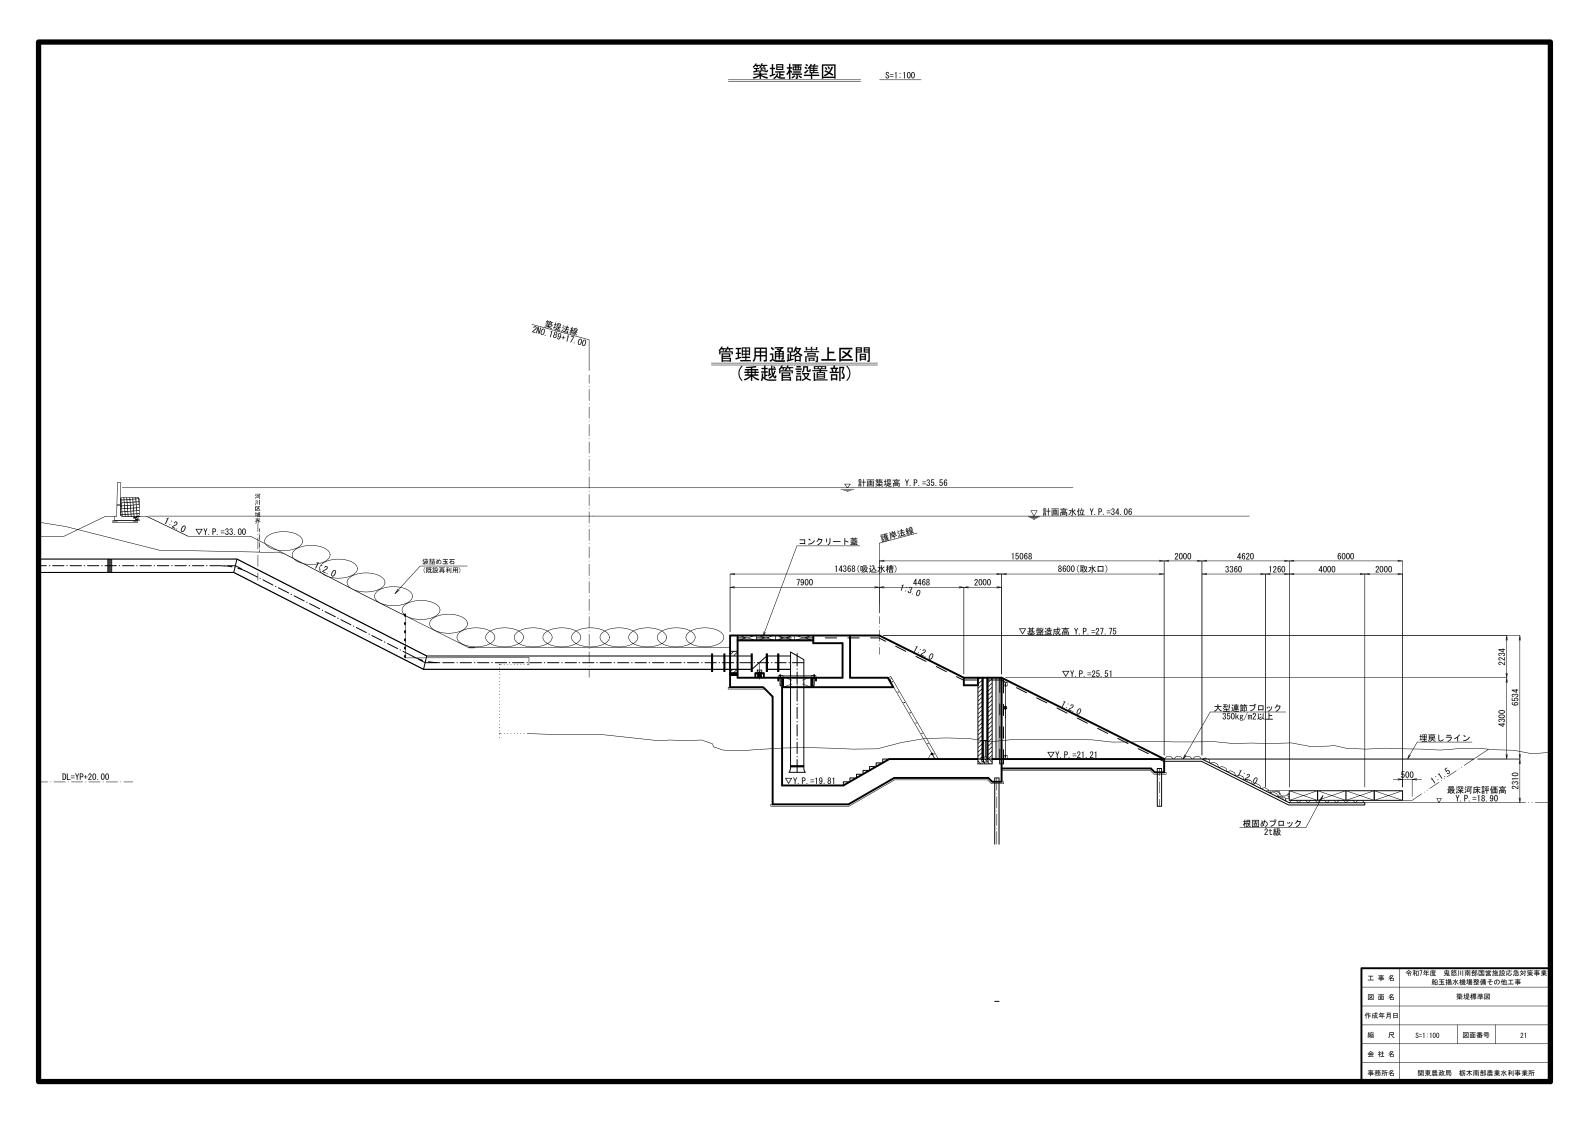


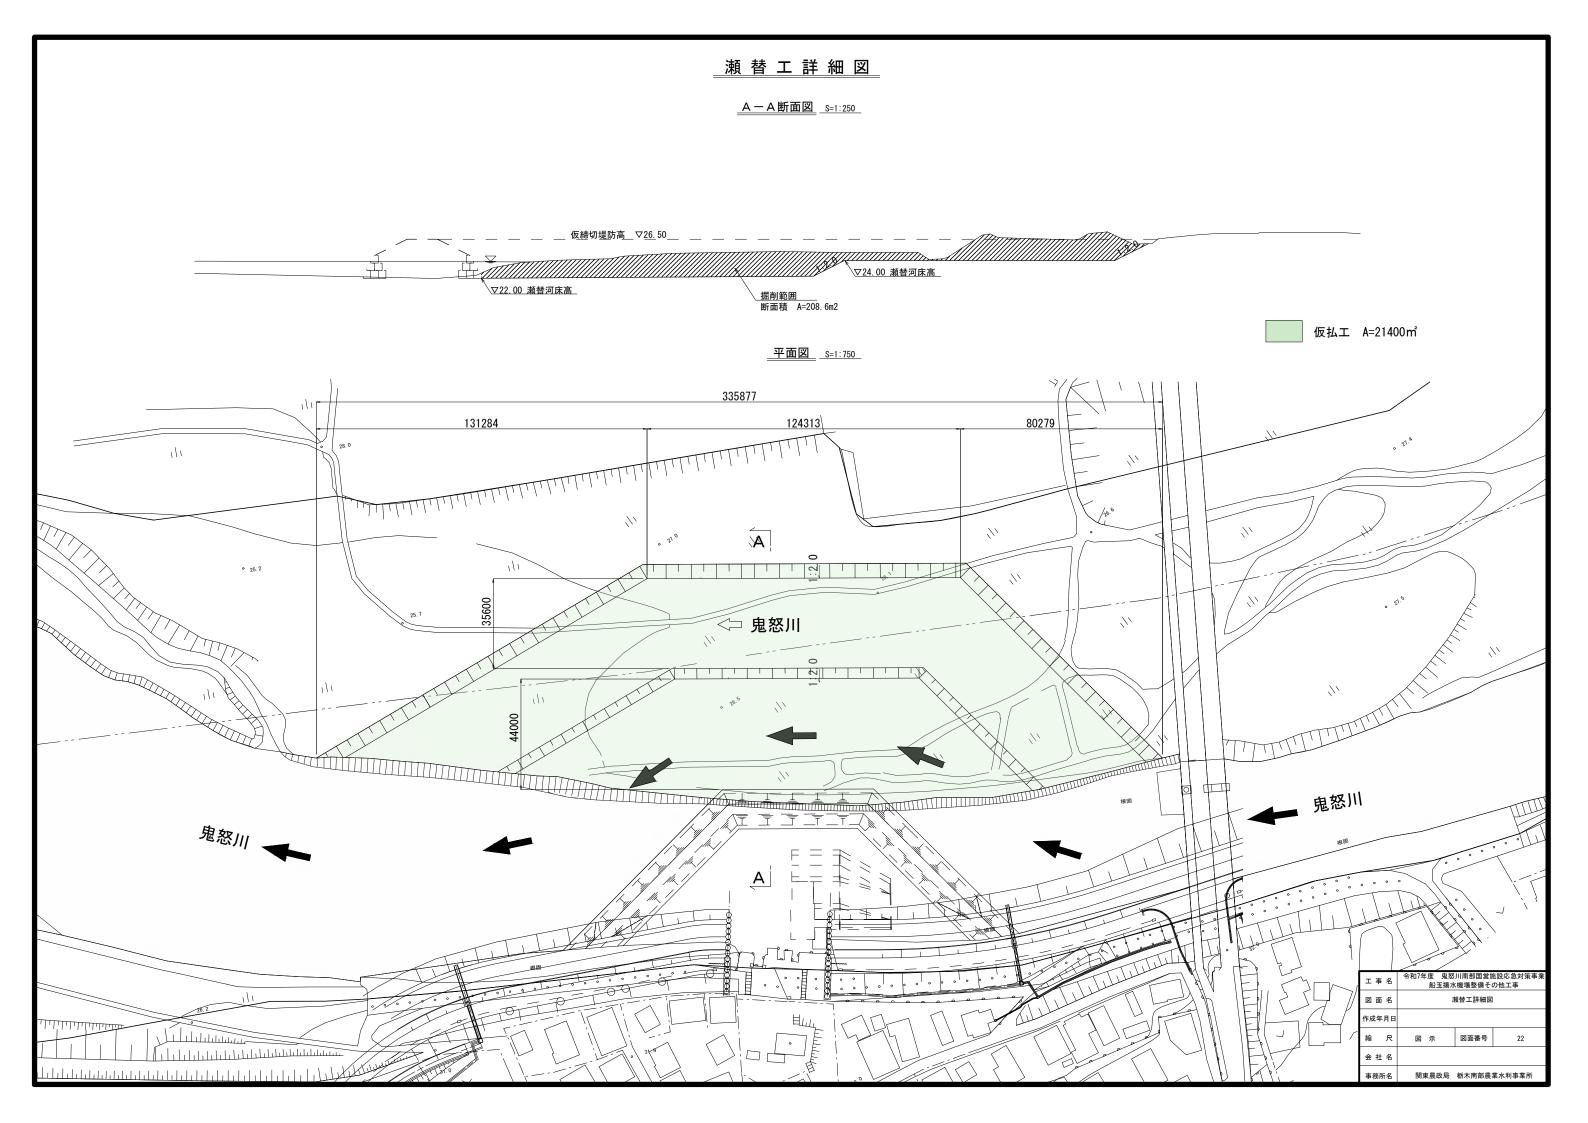


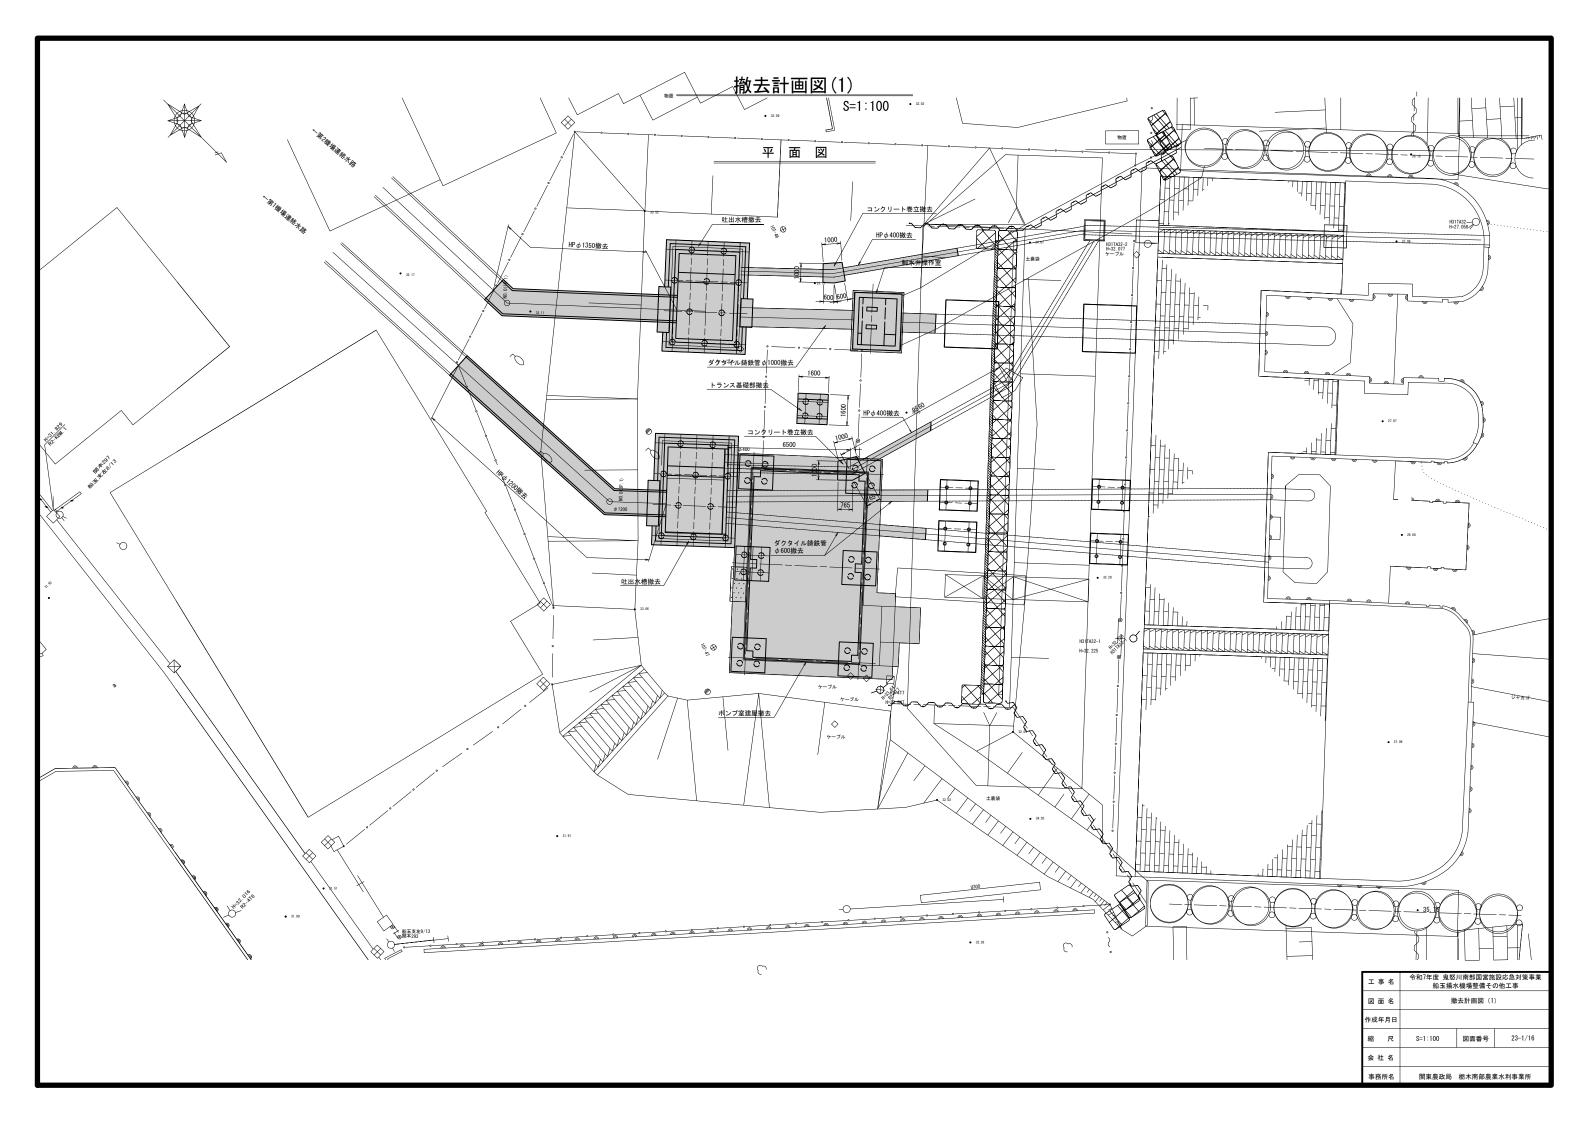


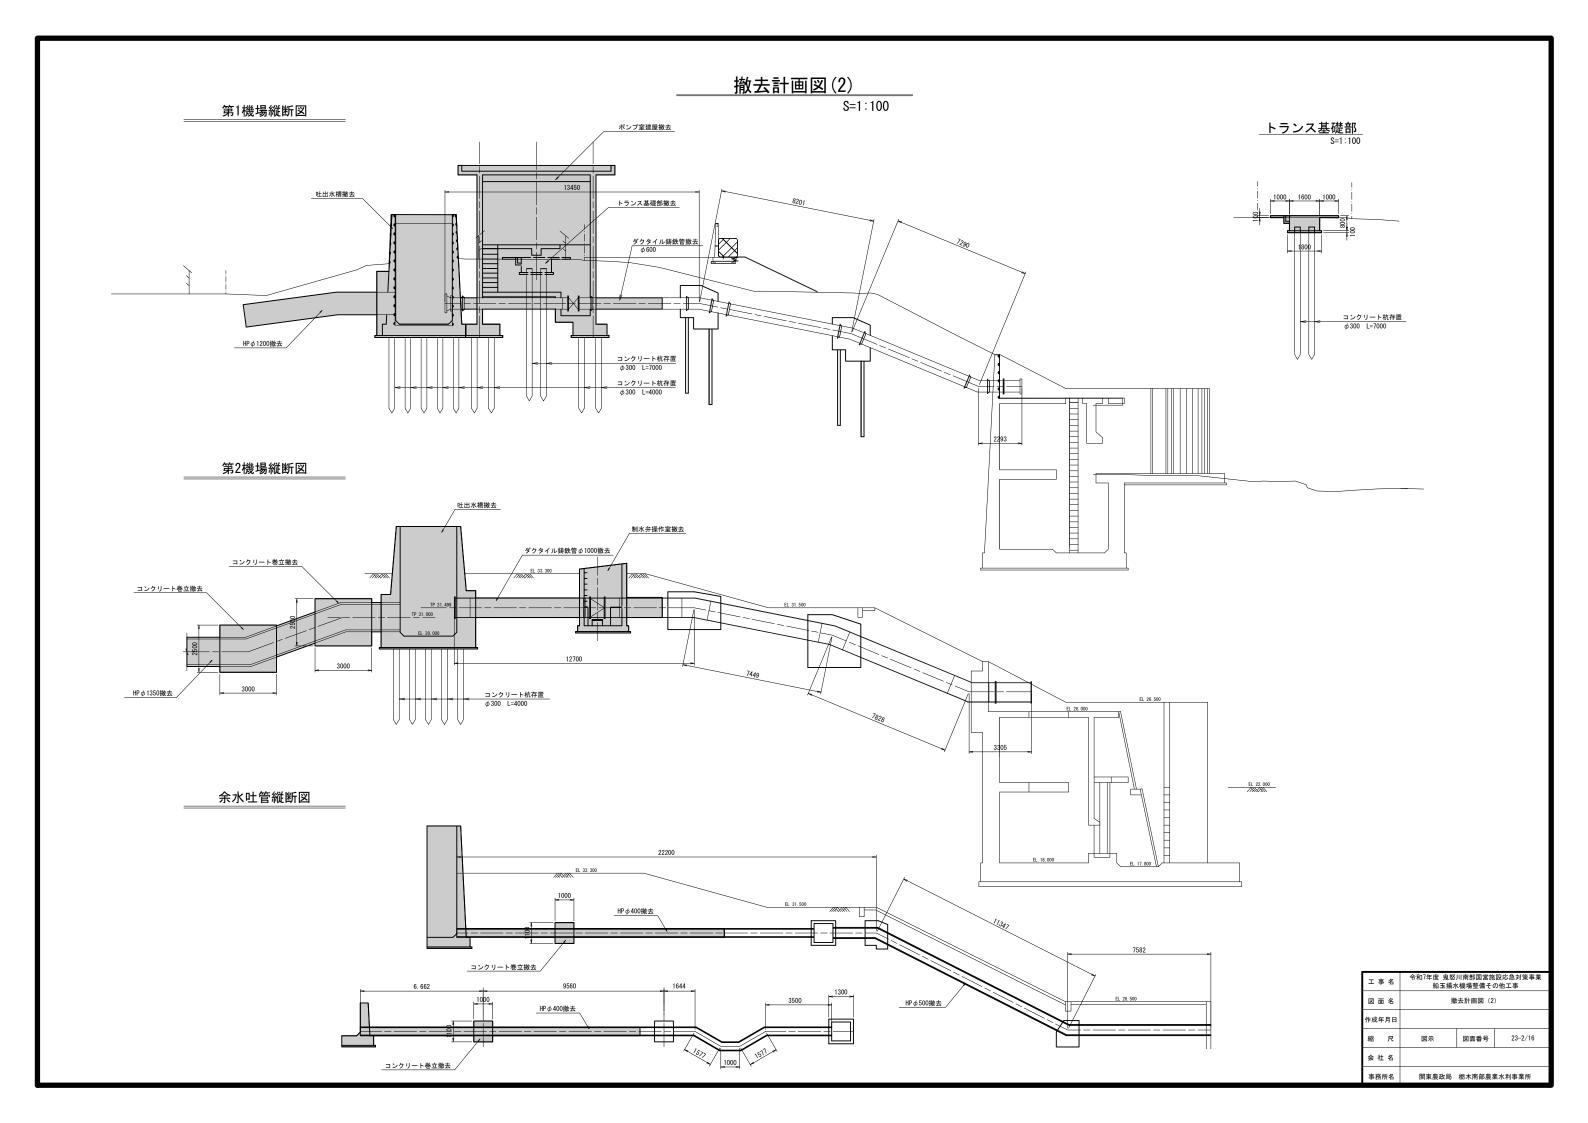

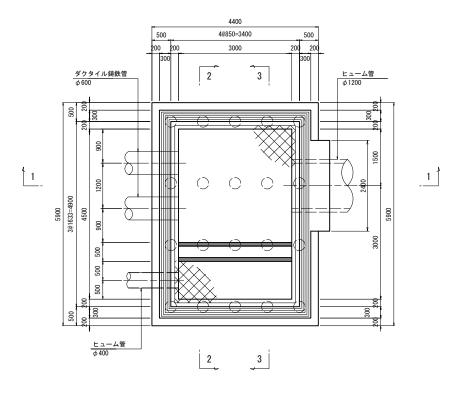

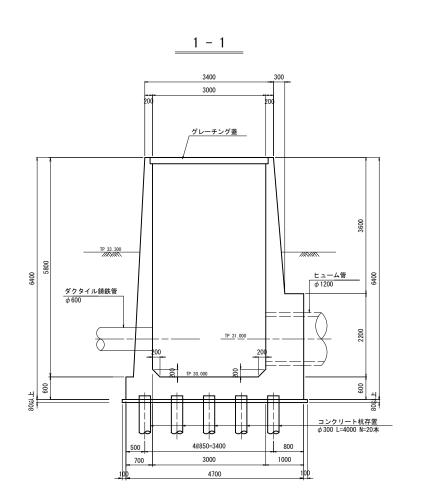


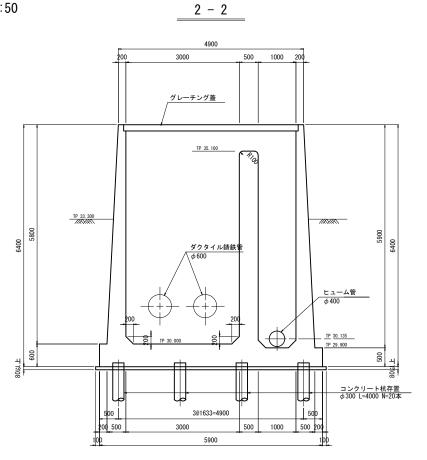


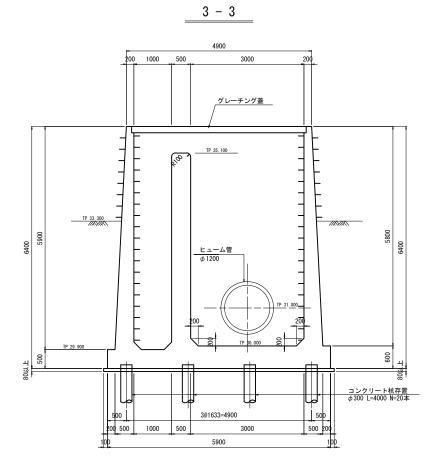



※側壁はワイヤーソーイング工法、底版はコンクリート圧砕工法による取壊しを想定している。 ※切断後の側壁は、50tラフテレーンクレーン(作業半径R=15m程度)による搬出を想定しており、2.3m3以内に分割すること。

工事	名	令和7年度 鬼怒川南部国営施設応急対策事業 船玉揚水機場整備その他工事			
図面	名	撤去計画図(3)			
作成年月日					
縮	尺	S=1:50	図面番号	23-3/16	
会 社	名				
事務用	斤名	関東農政局	栃木南部農業	《水利事業所	

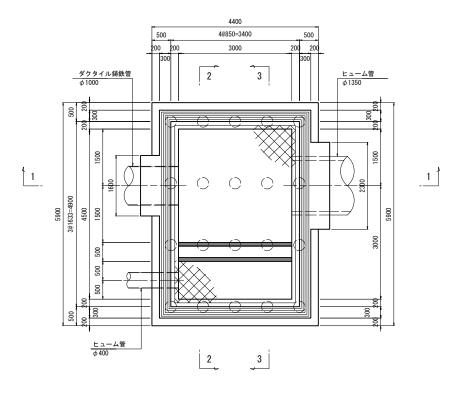

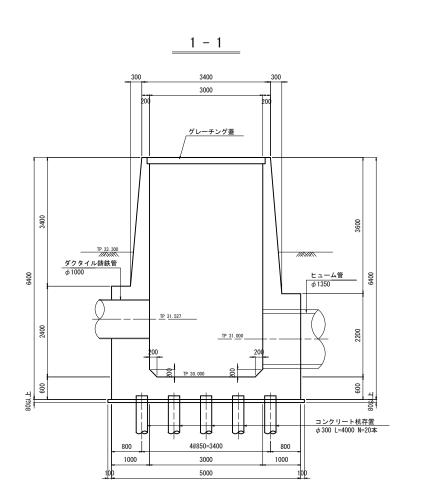

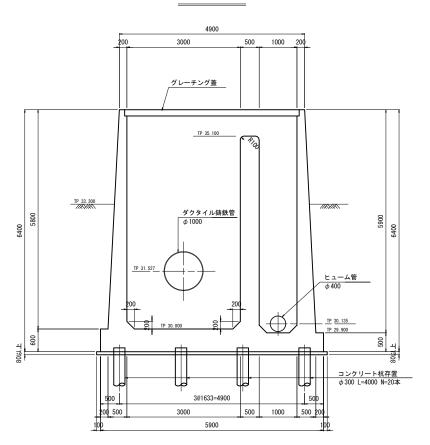

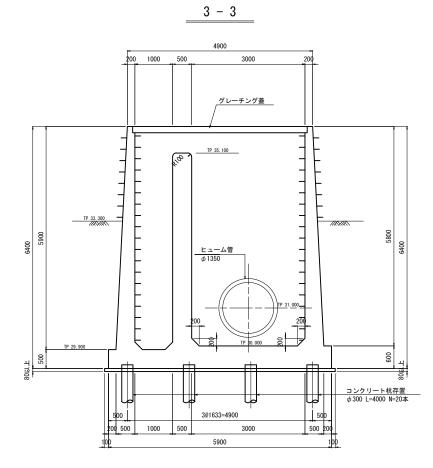


※側壁はワイヤーソーイング工法、底版はコンクリート圧砕工法による取壊しを想定している。 ※切断後の側壁は、50tラフテレーンクレーン(作業半径R=15m程度)による搬出を想定しており、2.3m3以内に分割すること。

工事名	令和7年度 鬼怒川南部国営施設応急対策事業 船玉揚水機場整備その他工事			
図面名	撤	撤去計画図(4)		
作成年月日				
縮尺	S=1:50	図面番号	23-4/16	
会社名				
事務所名 関東農政局 栃木南部農業水利事業所				


撤去計画図(5) 第2機場制水弁操作室 S=1:30

平面図


正面図

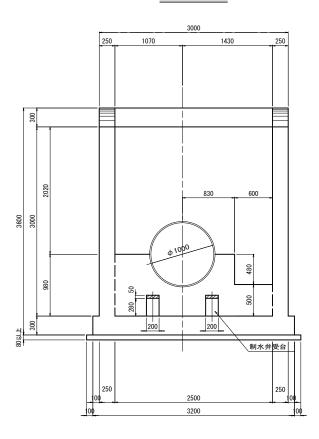



断面図

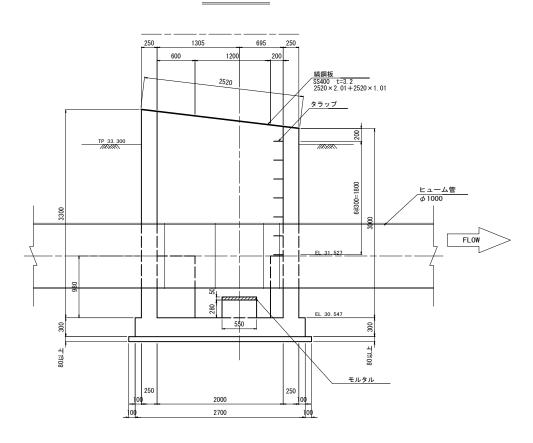


工事名	3	令和7年度 鬼怒川南部国営施設応急対策事業 船玉揚水機場整備その他工事			
図面名	3	撤去計画図(5)			
作成年月	作成年月日				
縮反	5	S=1:30	図面番号	23-5/16	
会社名	3			•	
事務所名 関東農政局 栃木南部農業水利事業所					

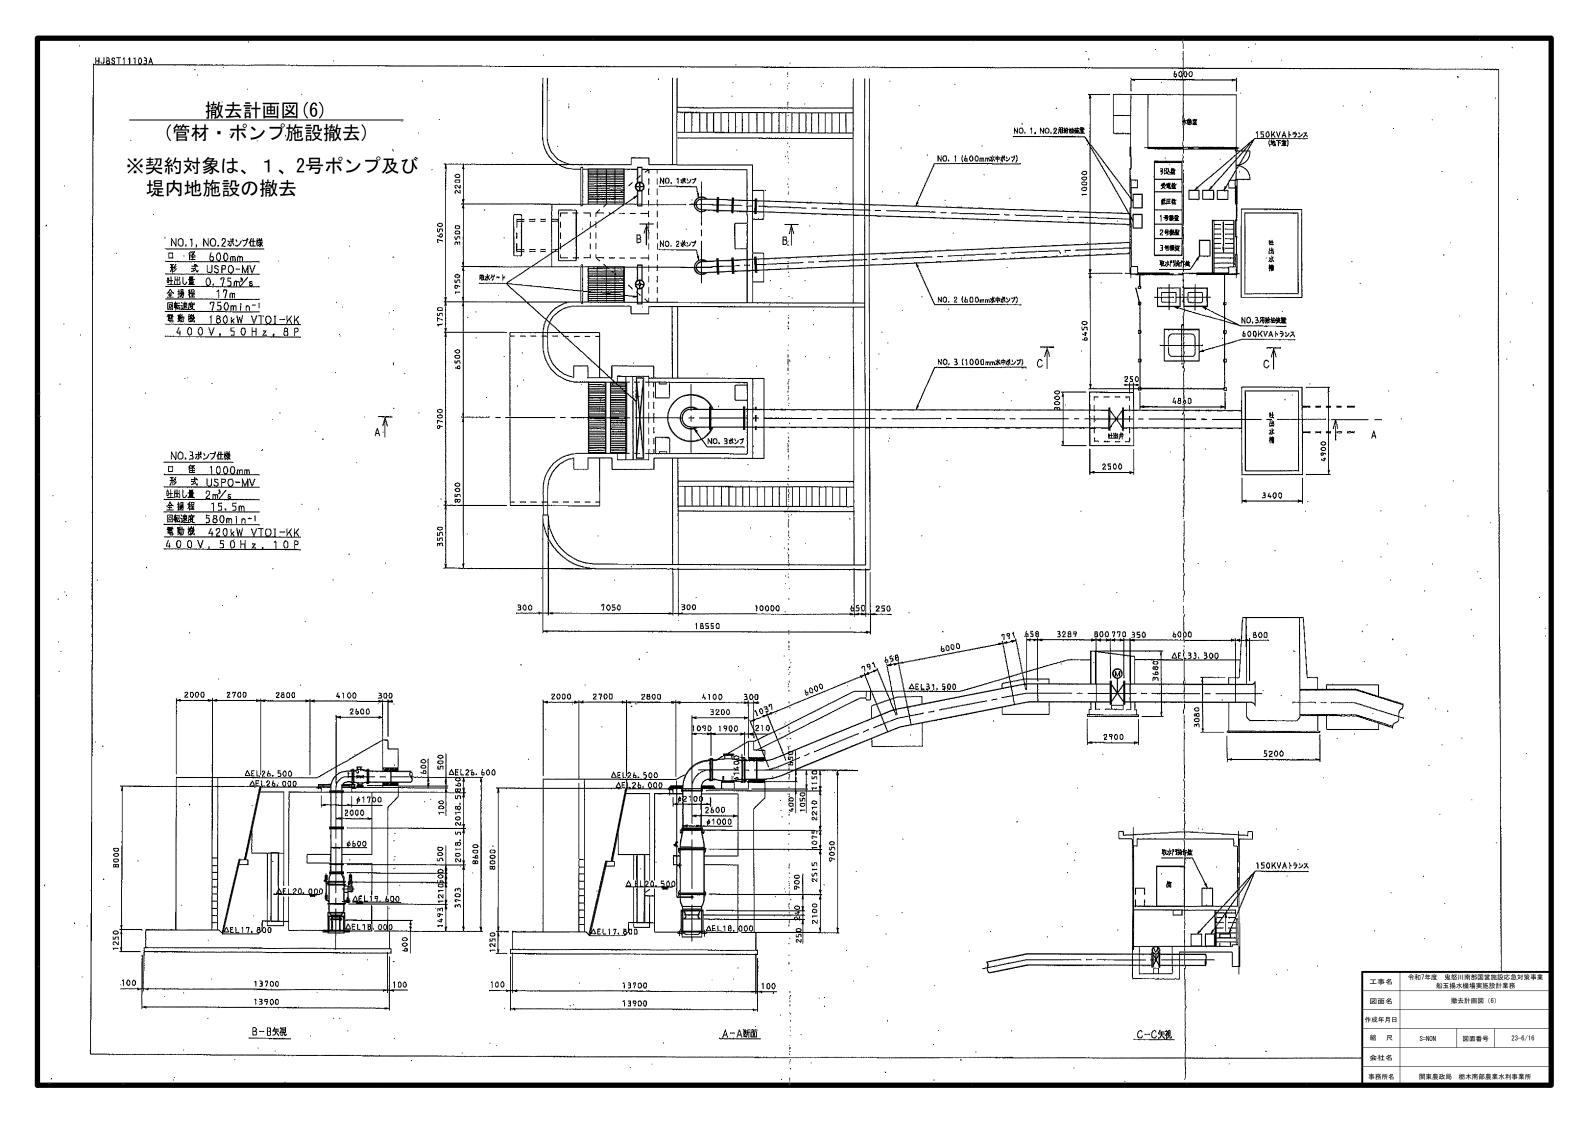

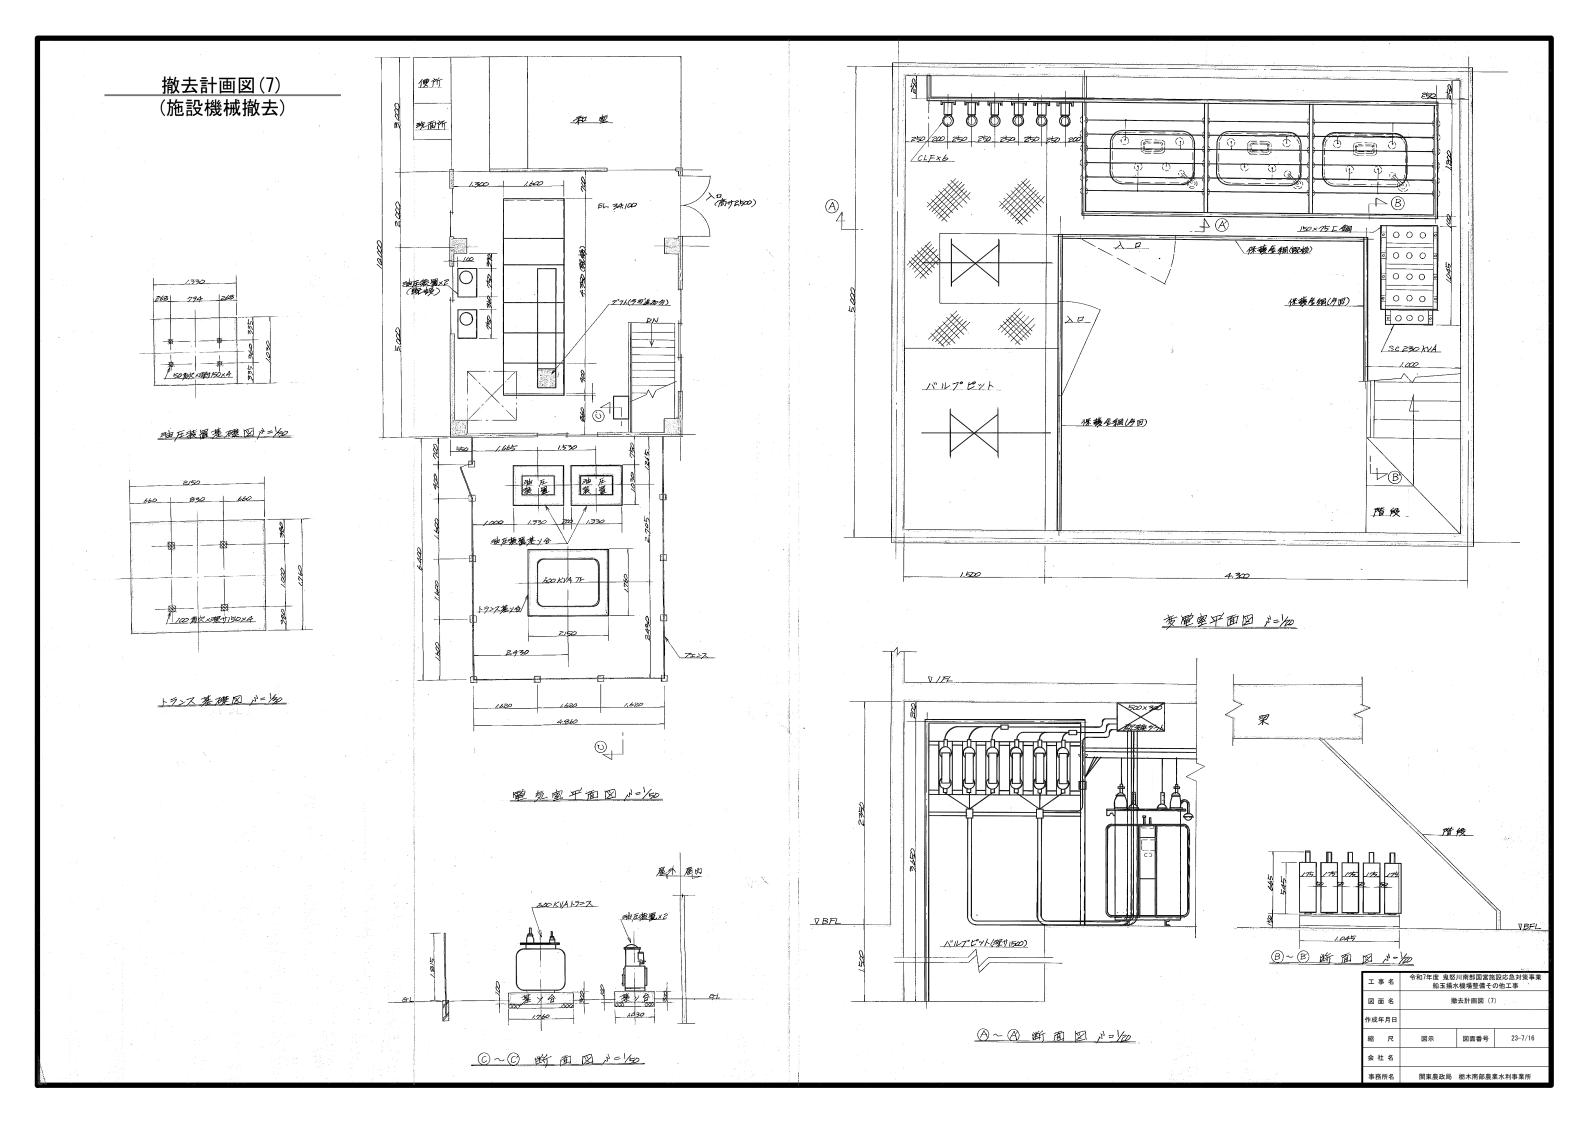


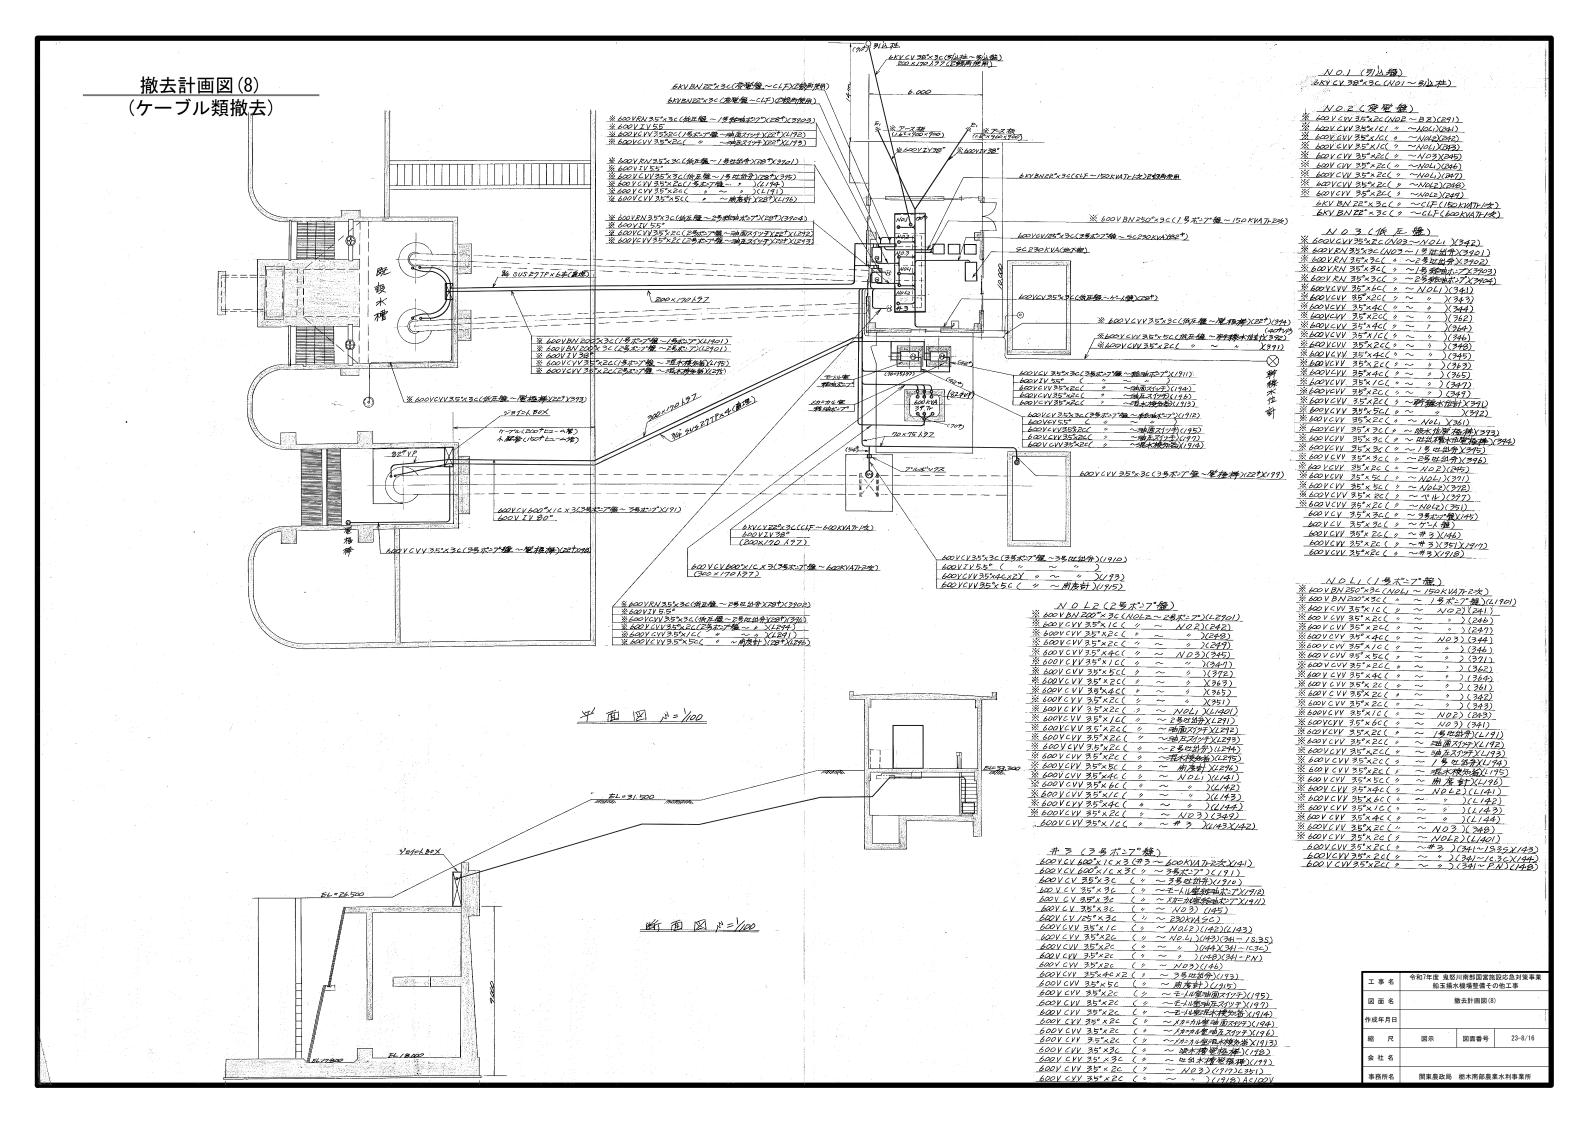

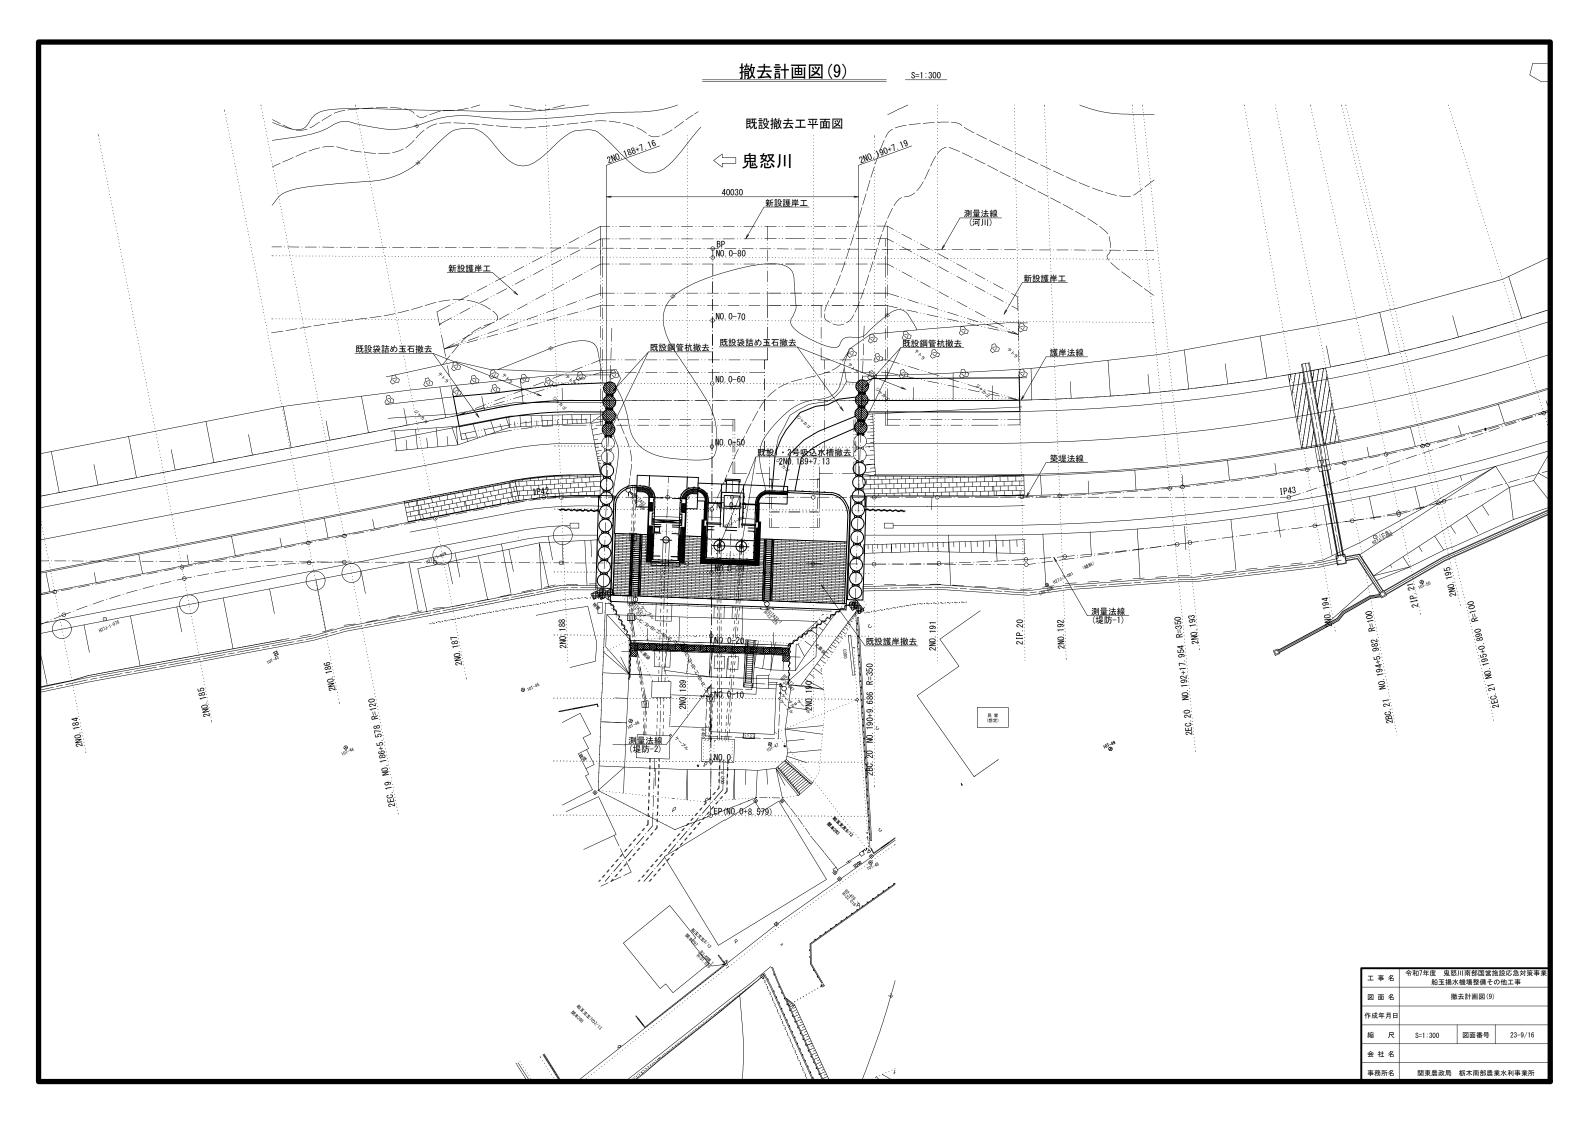

撤去計画図(10) 既設吸込水槽撤去工図(1) 平面図-1 平面図-2 _┌←F 5610 <u>基礎コンクリート</u> t=100 **├** C 5900 1850 1150 1700 400 400 400 (Φ) $\left(\Phi \right)$ Θ 3650 2000 4000 5000 100 2000 4000 5800 B-B A-A 11610 12050 800500 900 1100 3600 2000 2500 1500 500 700 200 700 1400 850 350 200 100 00 100 300 2000 平面図-1 1700 1150 平面図-2 基礎コンクリート/ 平面図-3 <u>基礎コンクリート</u> t=100 <u>基礎コンクリート</u> t=100 1800 7500 3800 4800 12600

平面図-3

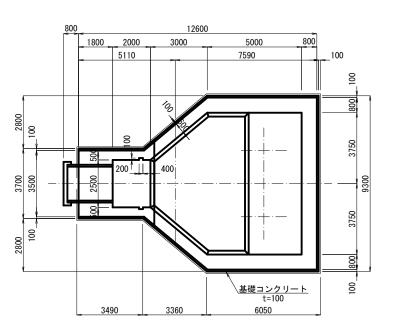



エ	事	名	令和7年度 鬼怒川南部国営施設応急対策事業 船玉揚水機場整備その他工事			
図面名			撤去計画図(10)			
作成年月日		月日				
縮		尺	1:100	図面番号	23-10/16	
会	社	名				
事		f名	関東農政局	栃木南部農	業水利事業所	


撤去計画図(11)


既設吸込水槽撤去工図(2)


<u>1・2号吸込水槽</u>

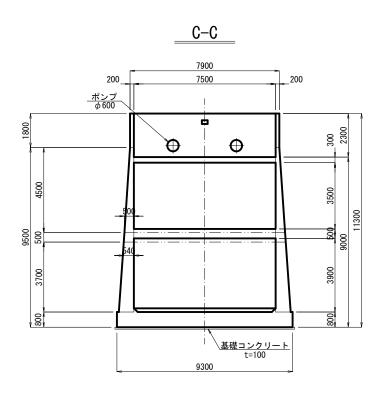

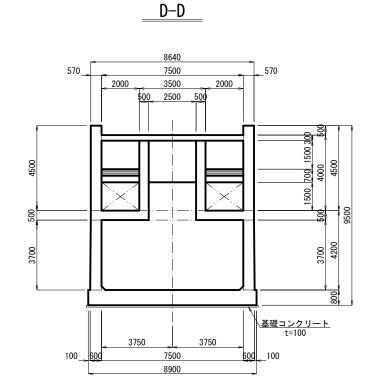


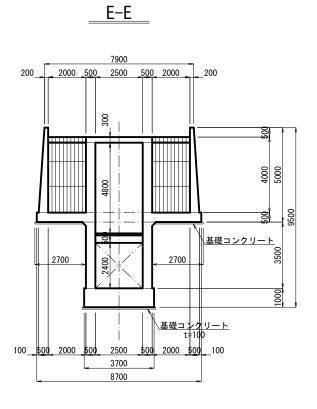


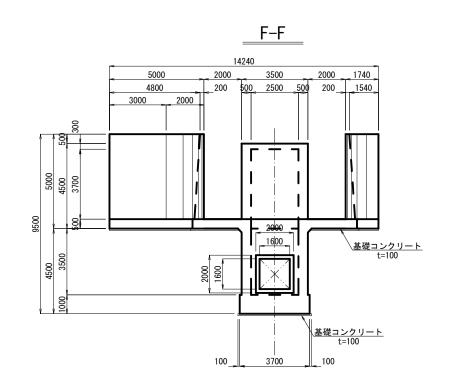

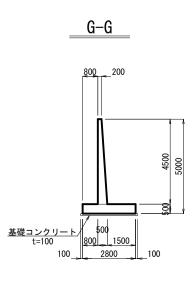


工事	名	令和7年度 鬼怒川南部国営施設応急対策事業 船玉揚水機場整備その他工事			
図面	名	撤去計画図(11)			
作成年月日					
縮	尺	1:100	図面番号	23-11/16	
会 社	: 名				
事務所名		関東農政局	栃木南部農	業水利事業所	

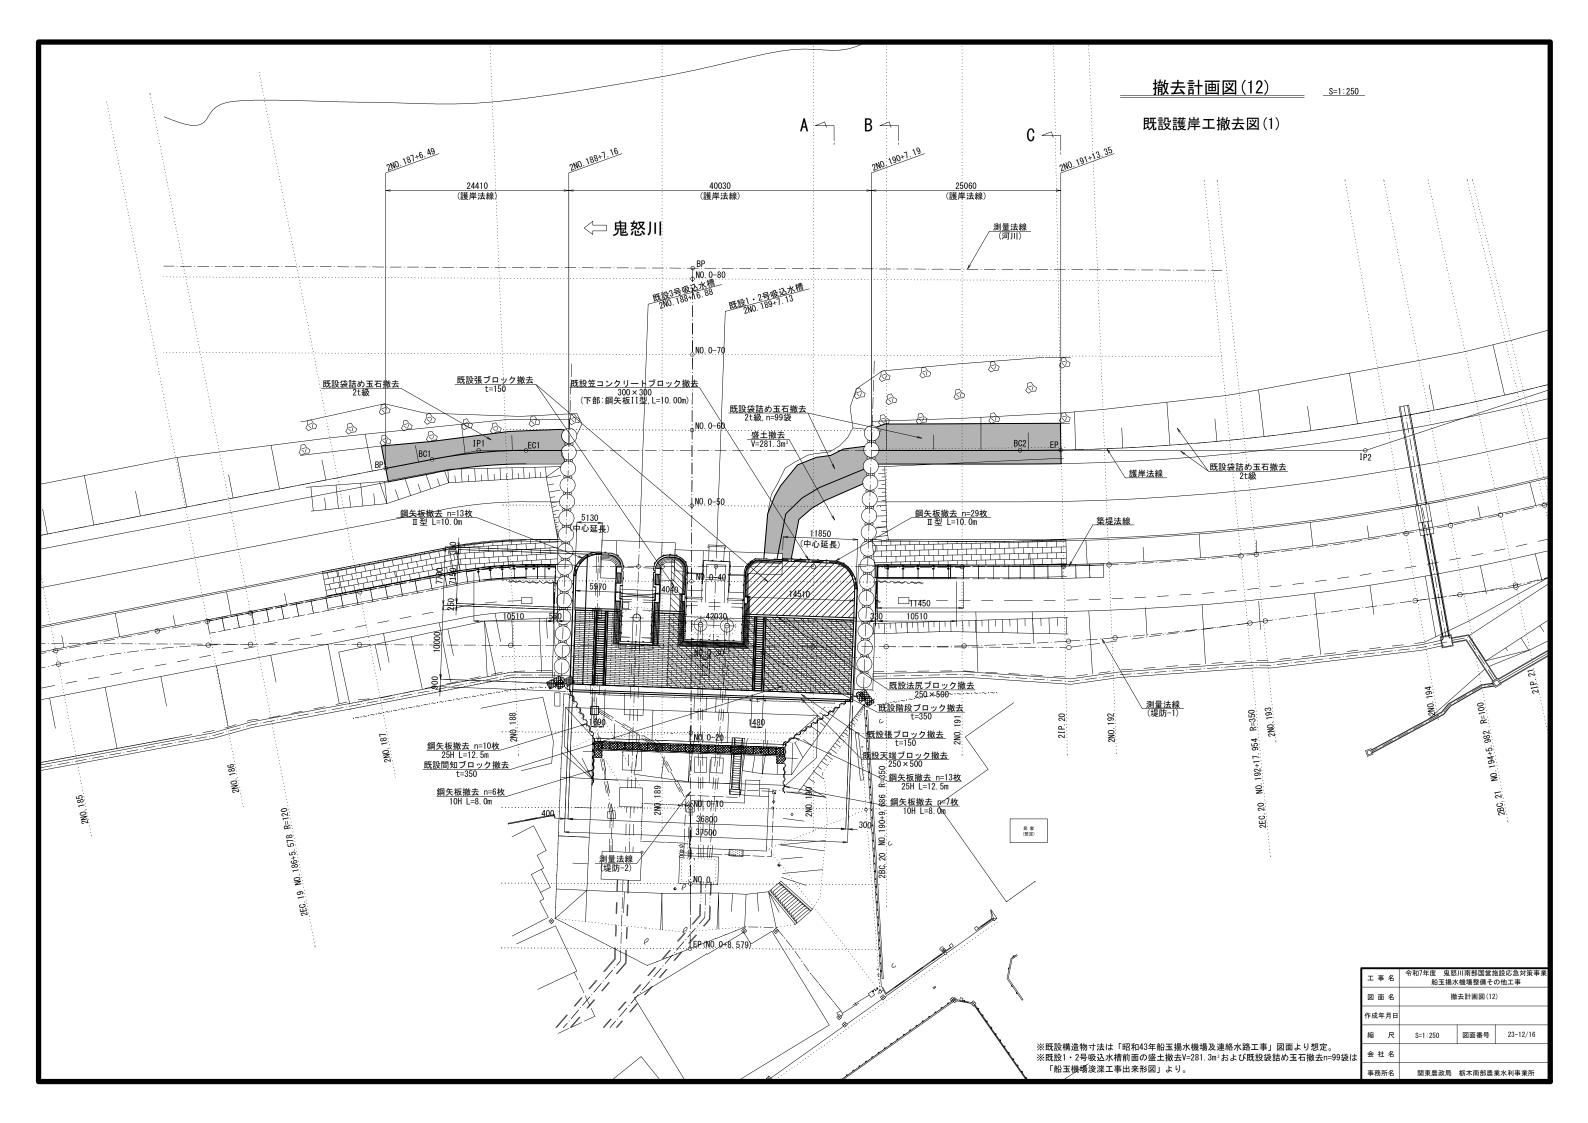


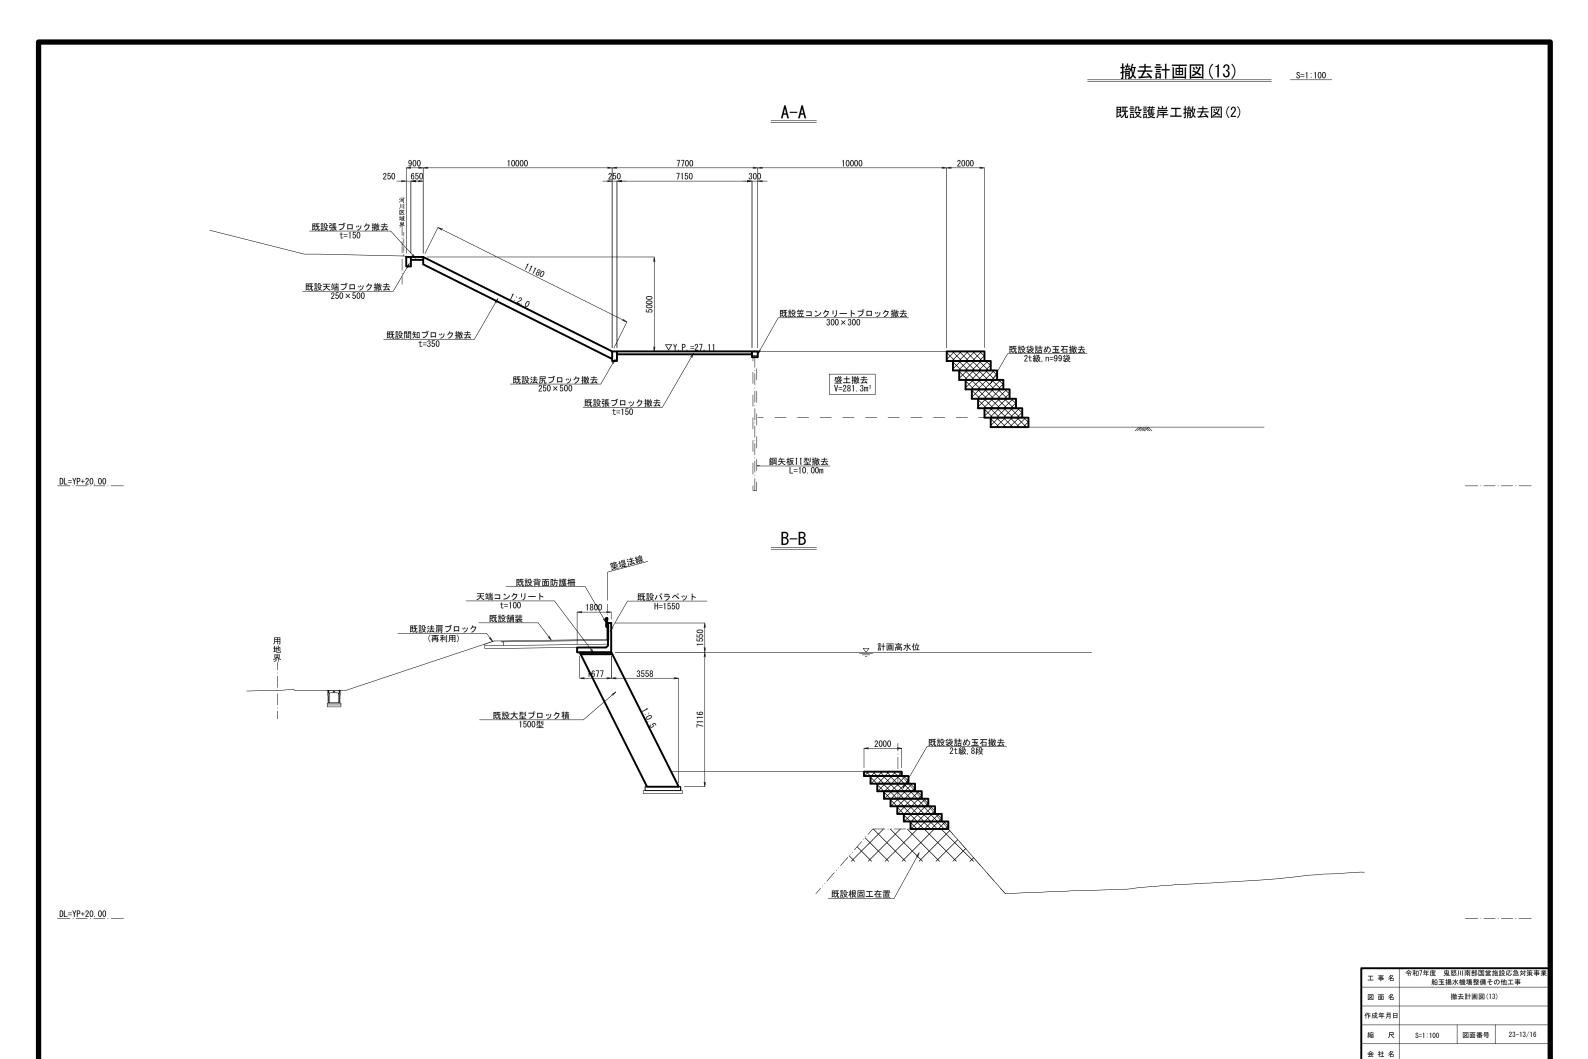


事務所名


関東農政局 栃木南部農業水利事業所

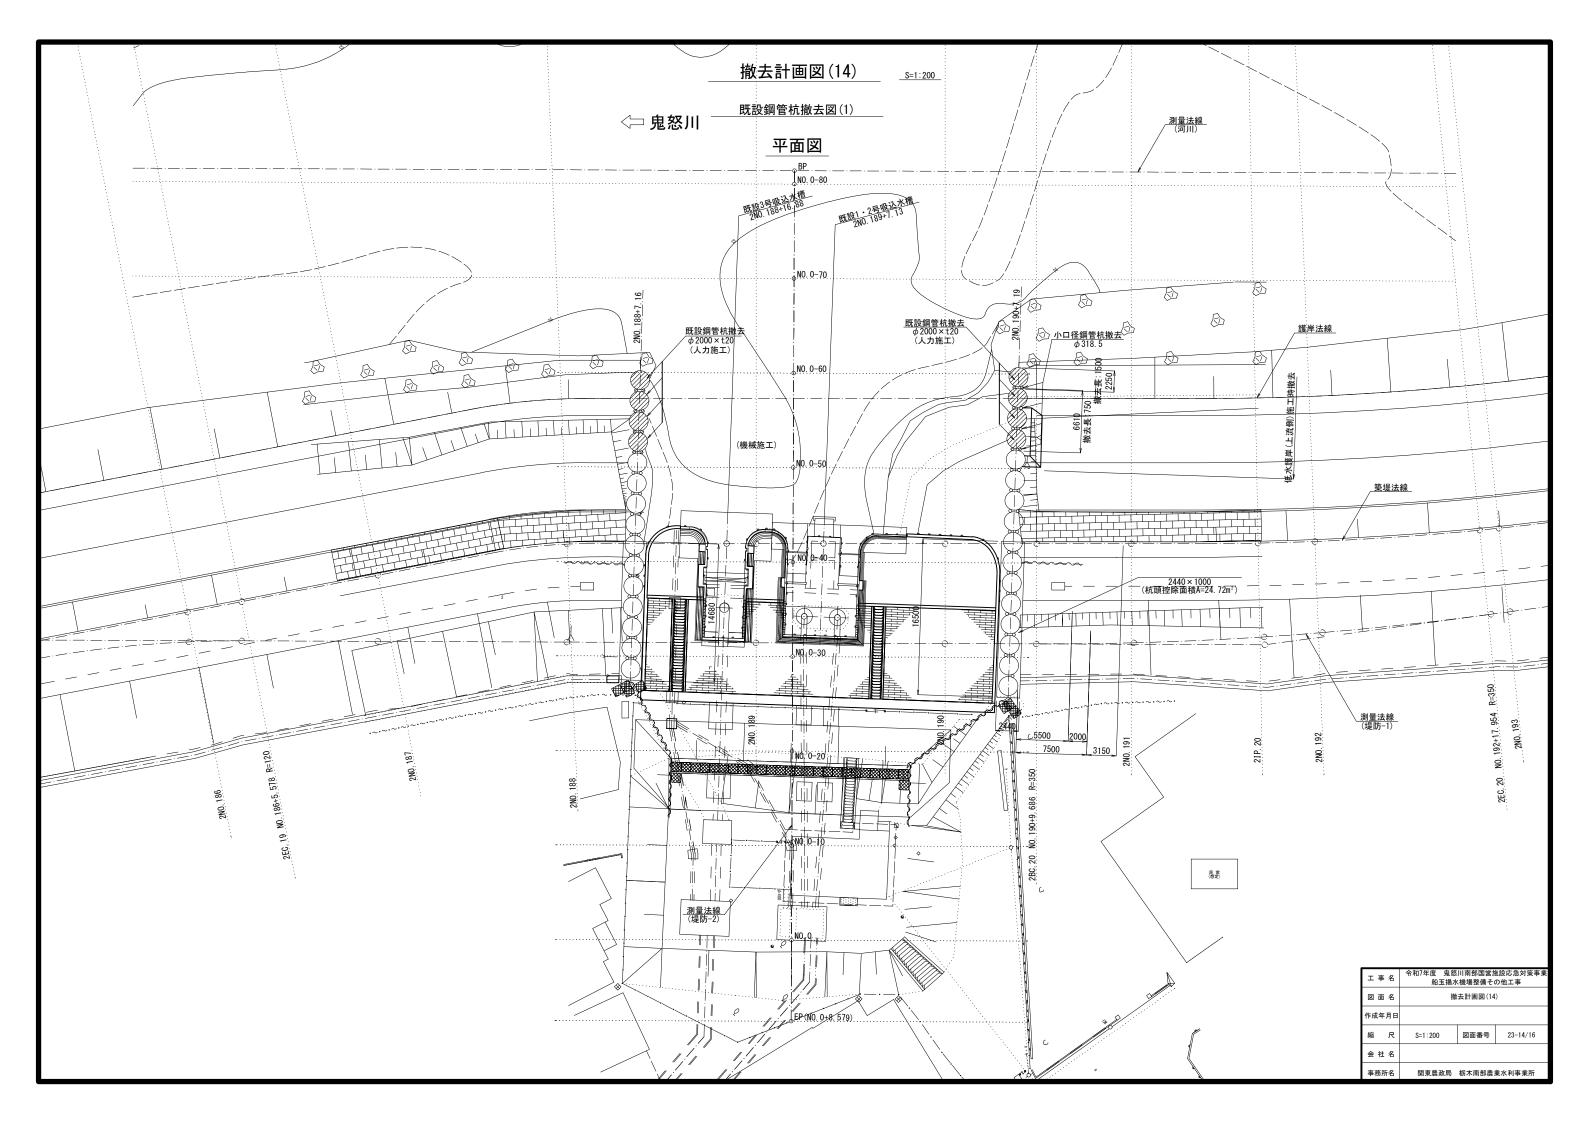

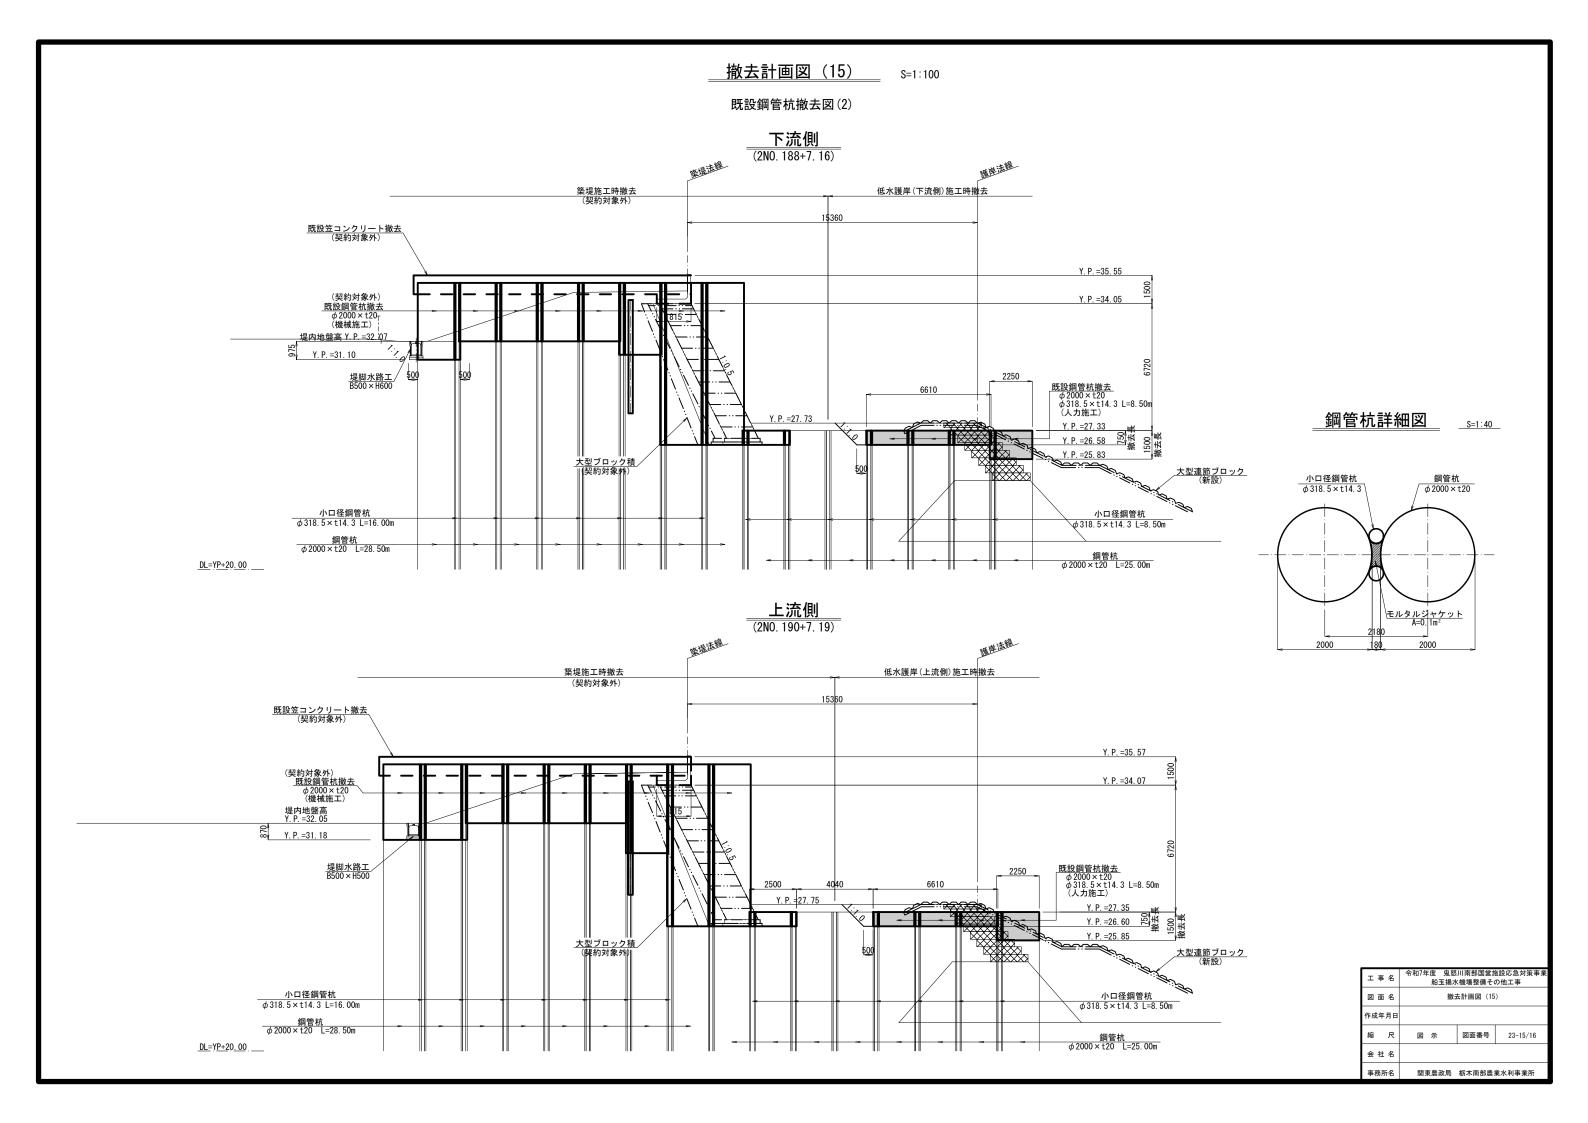


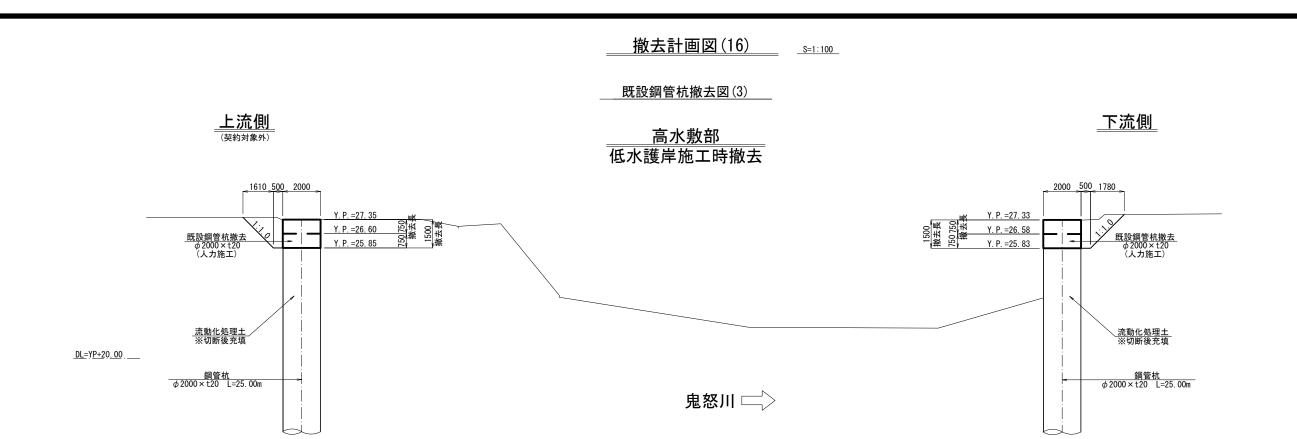



流動化処理土詳細図

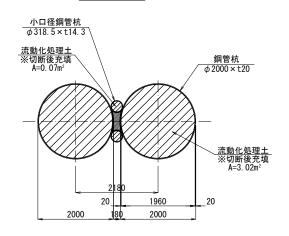



工事名	令和7年度 鬼怒川南部国営施設応急対策事業 船玉揚水機場整備その他工事			
図面名	撤去計画図(16)			
作成年月日				
縮尺	図示	図面番号	23-16/16	
会社名				
事務所名	関東農政局	栃木南部農	業水利事業所	

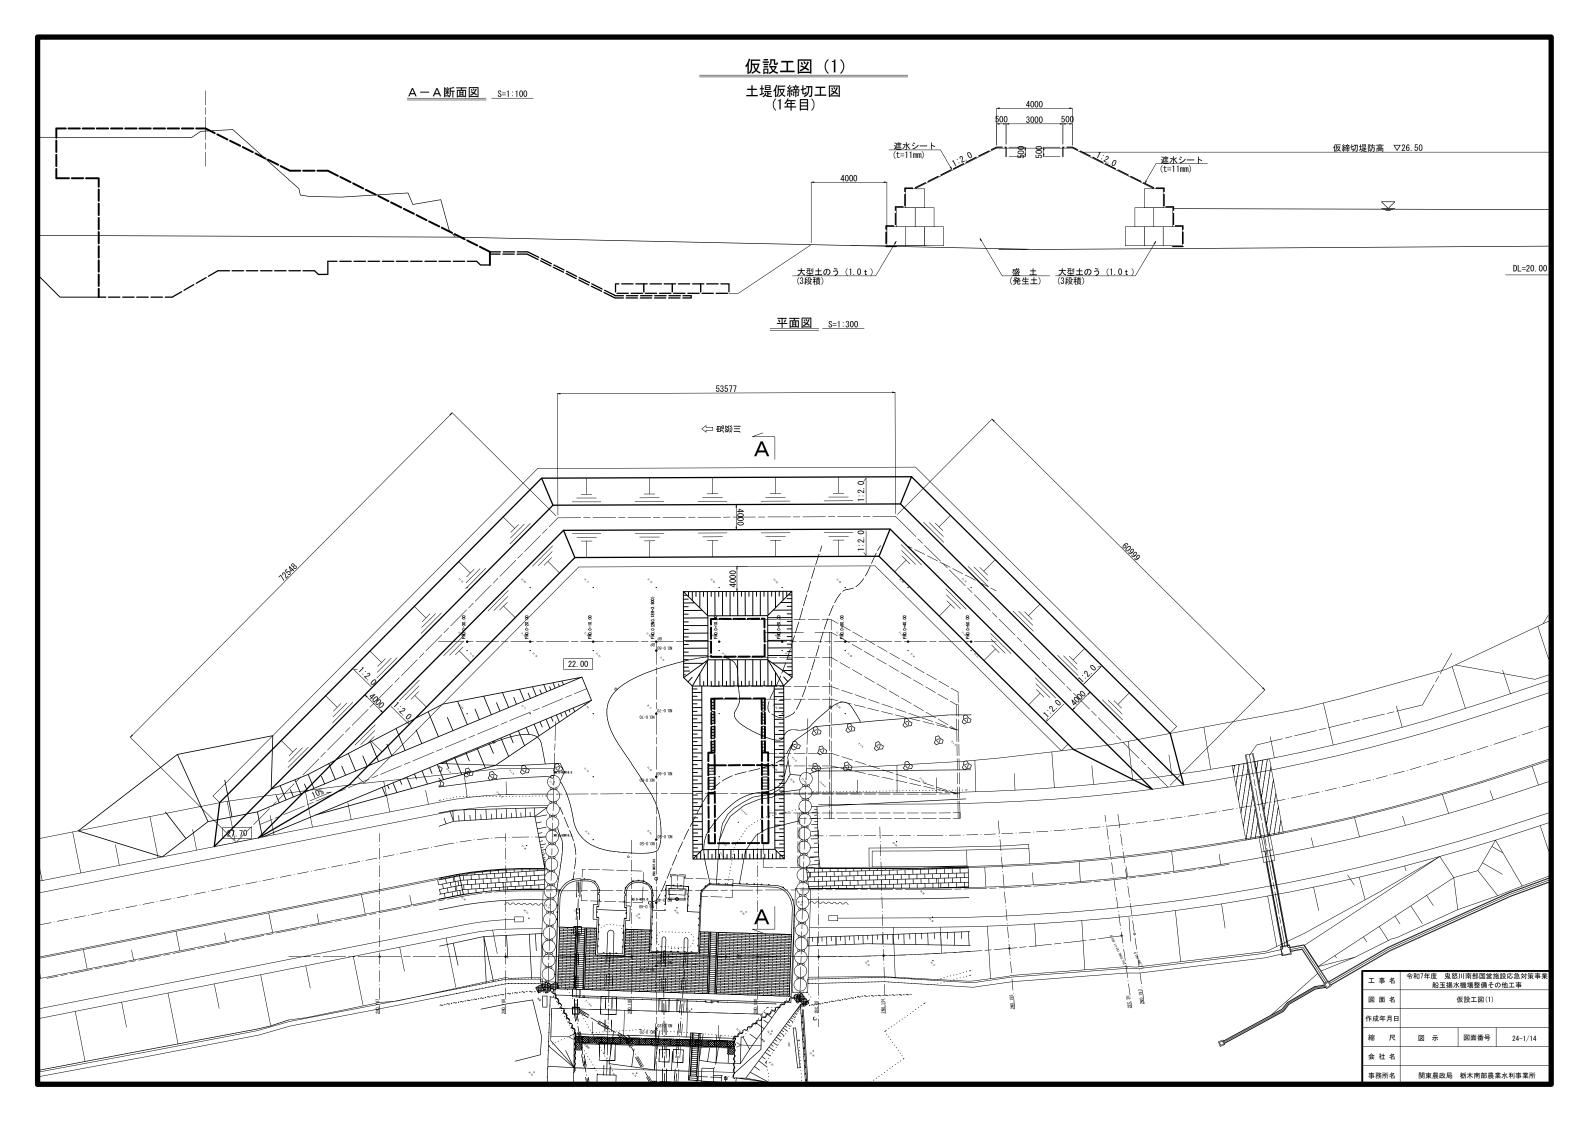


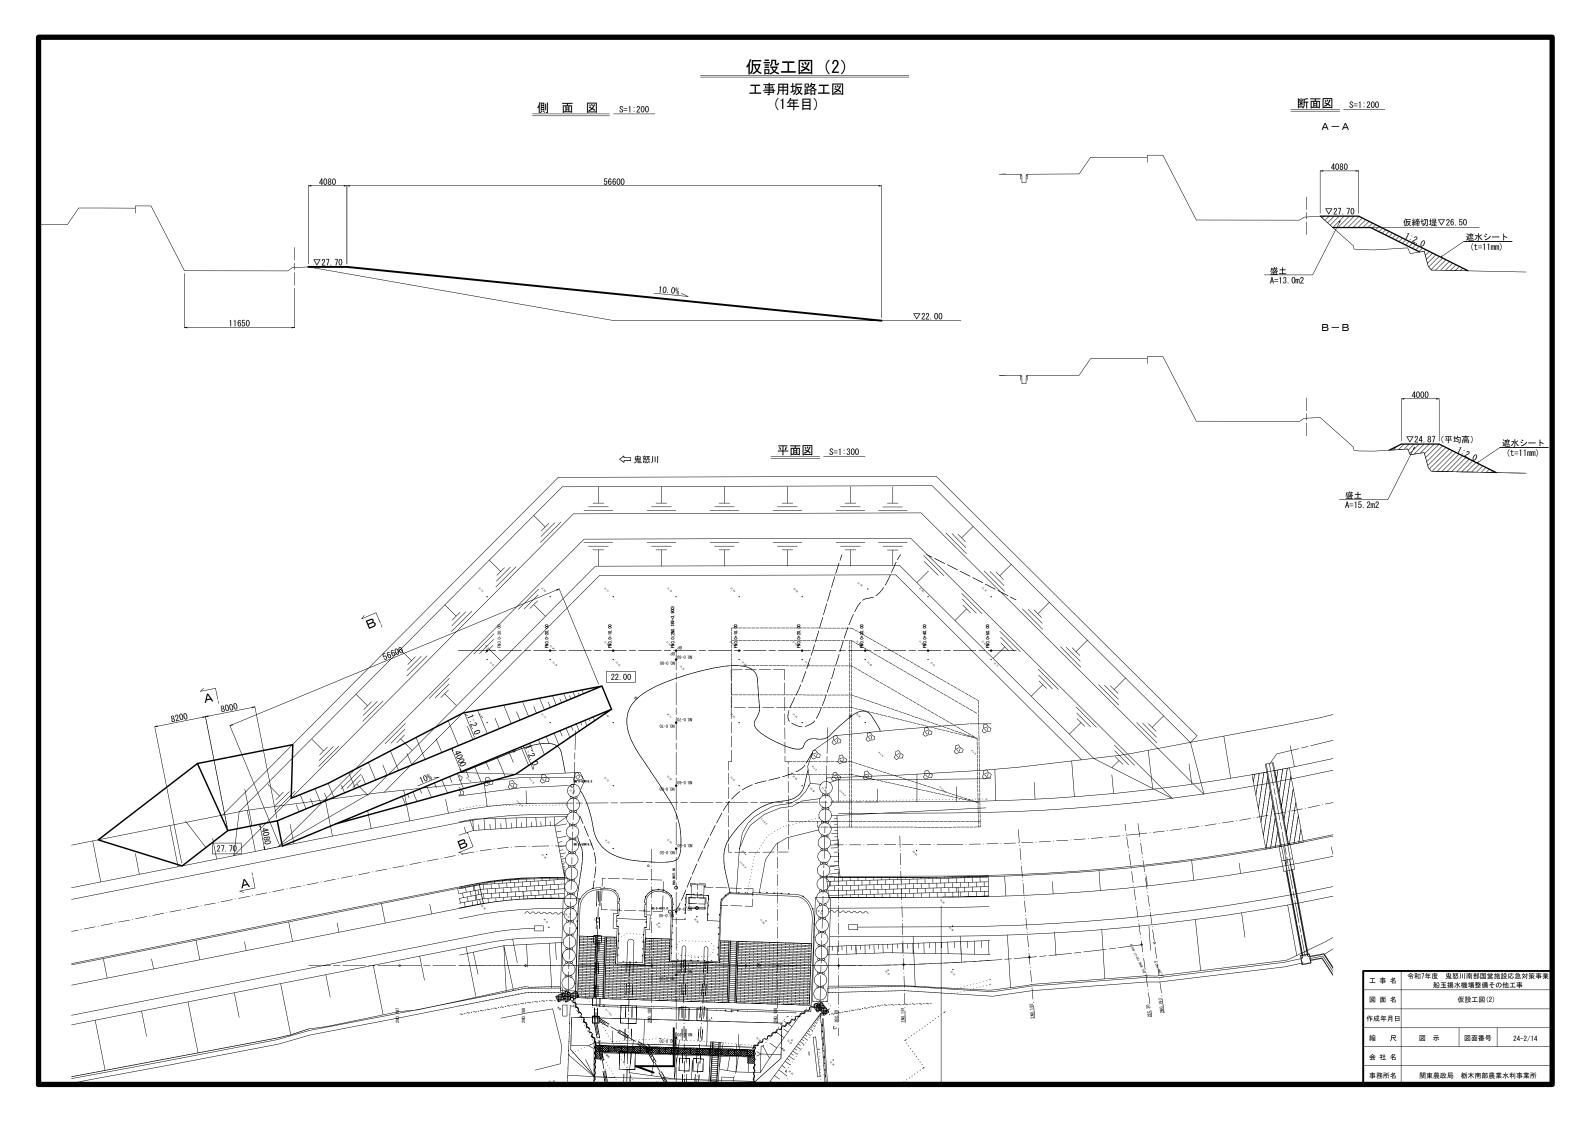


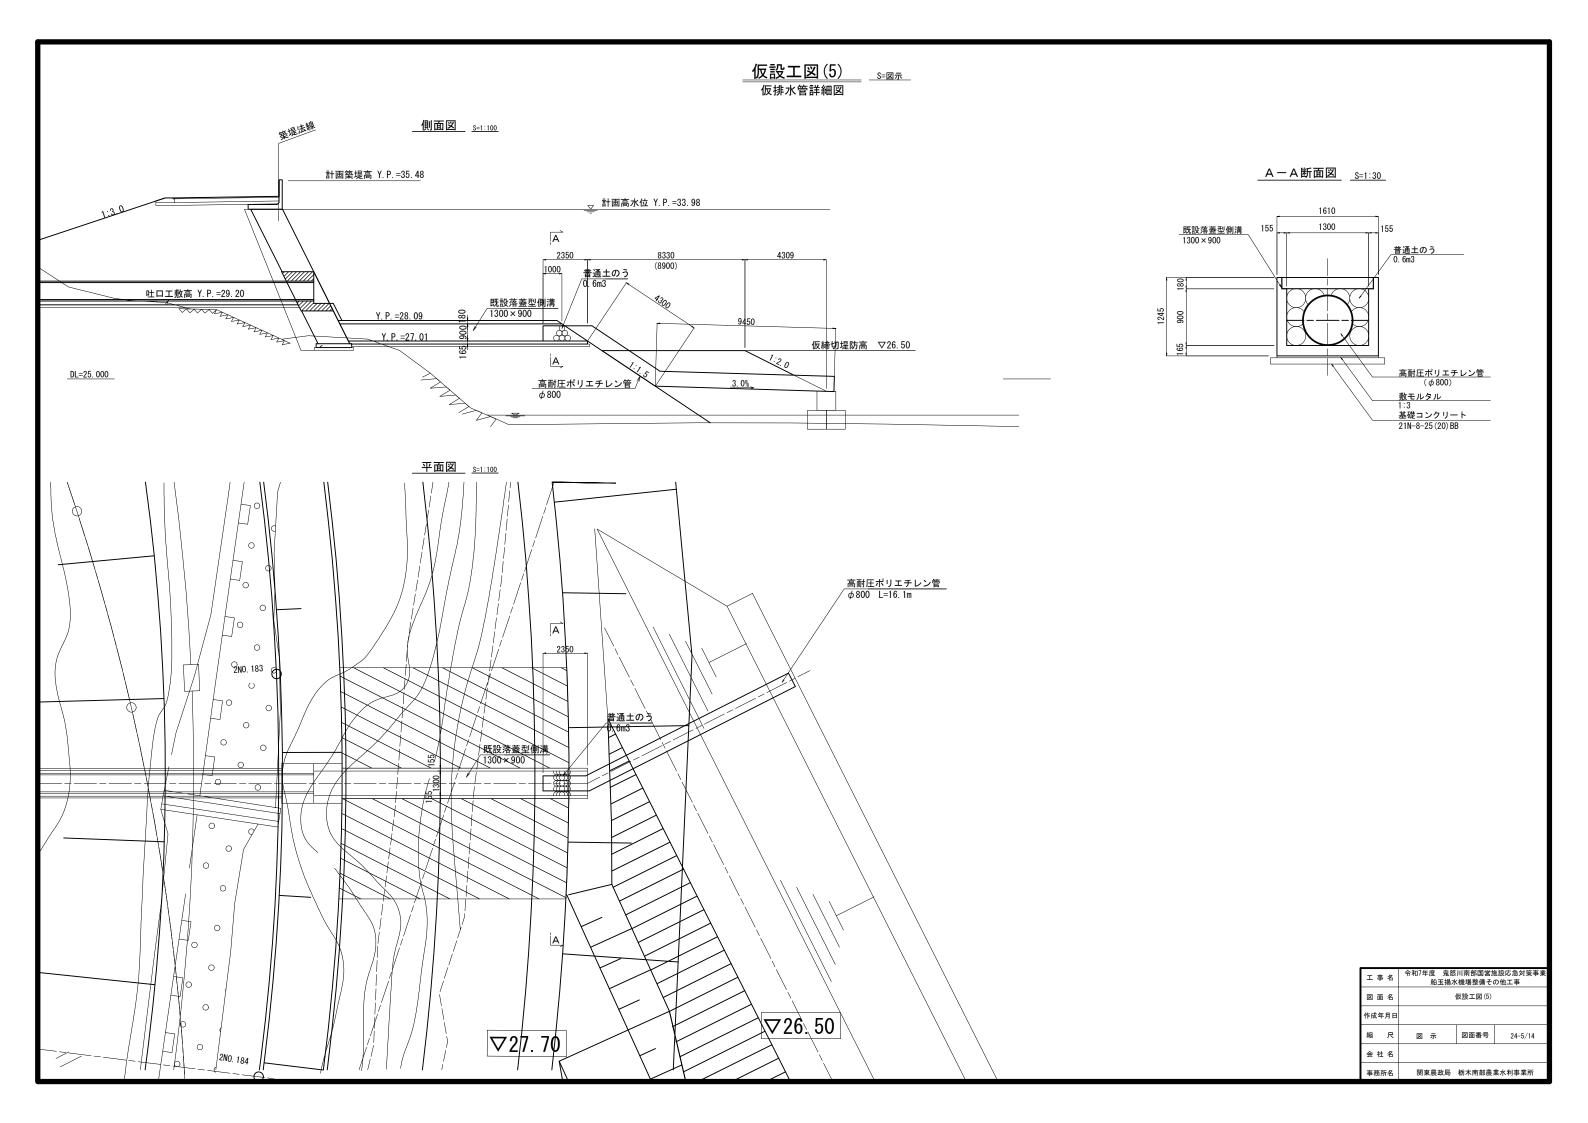

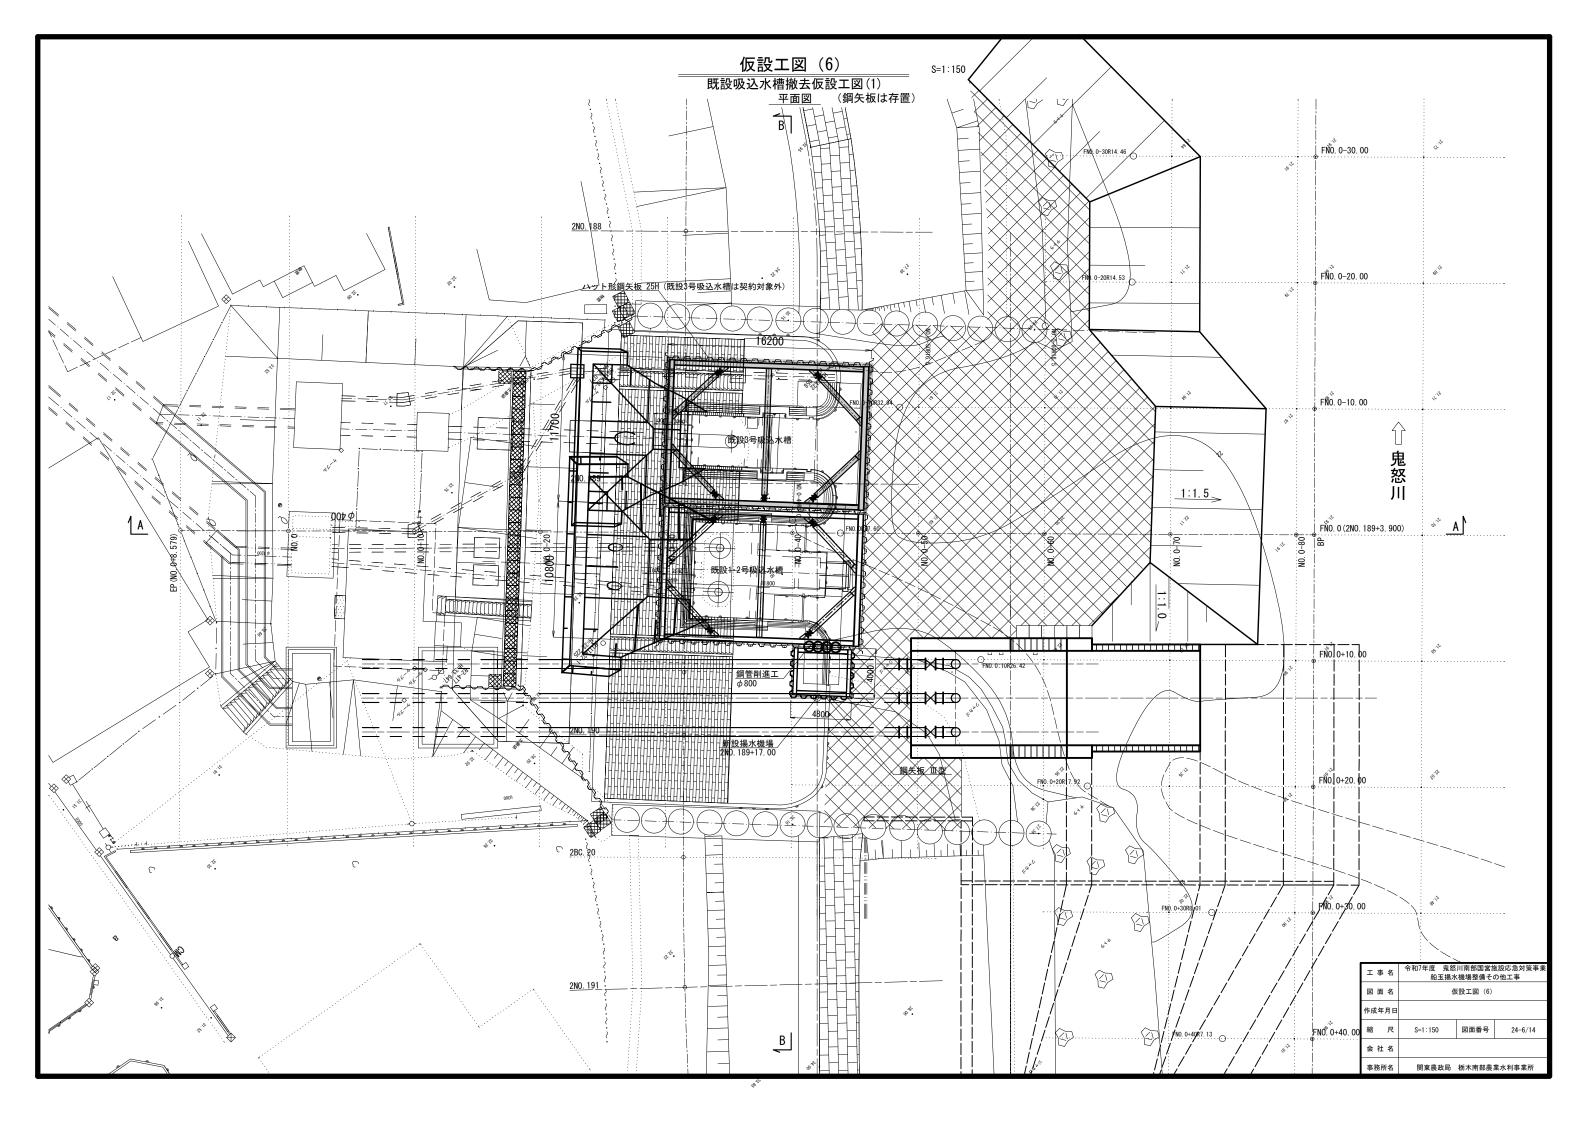

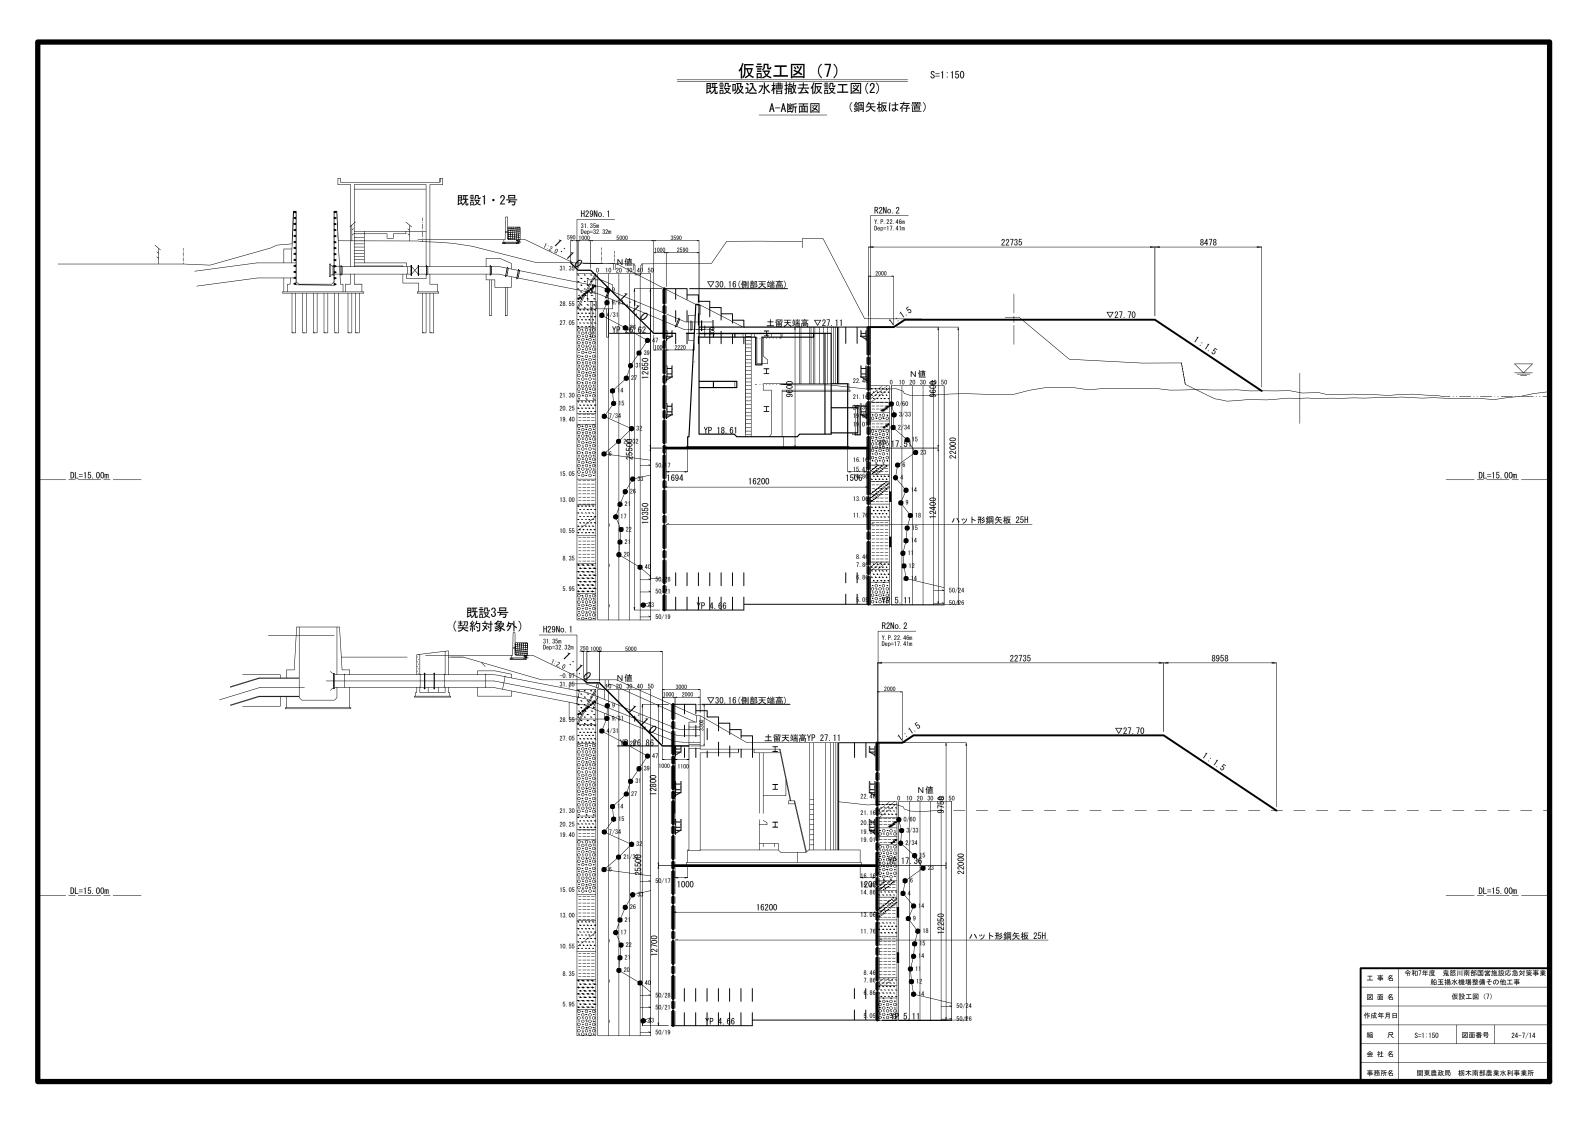

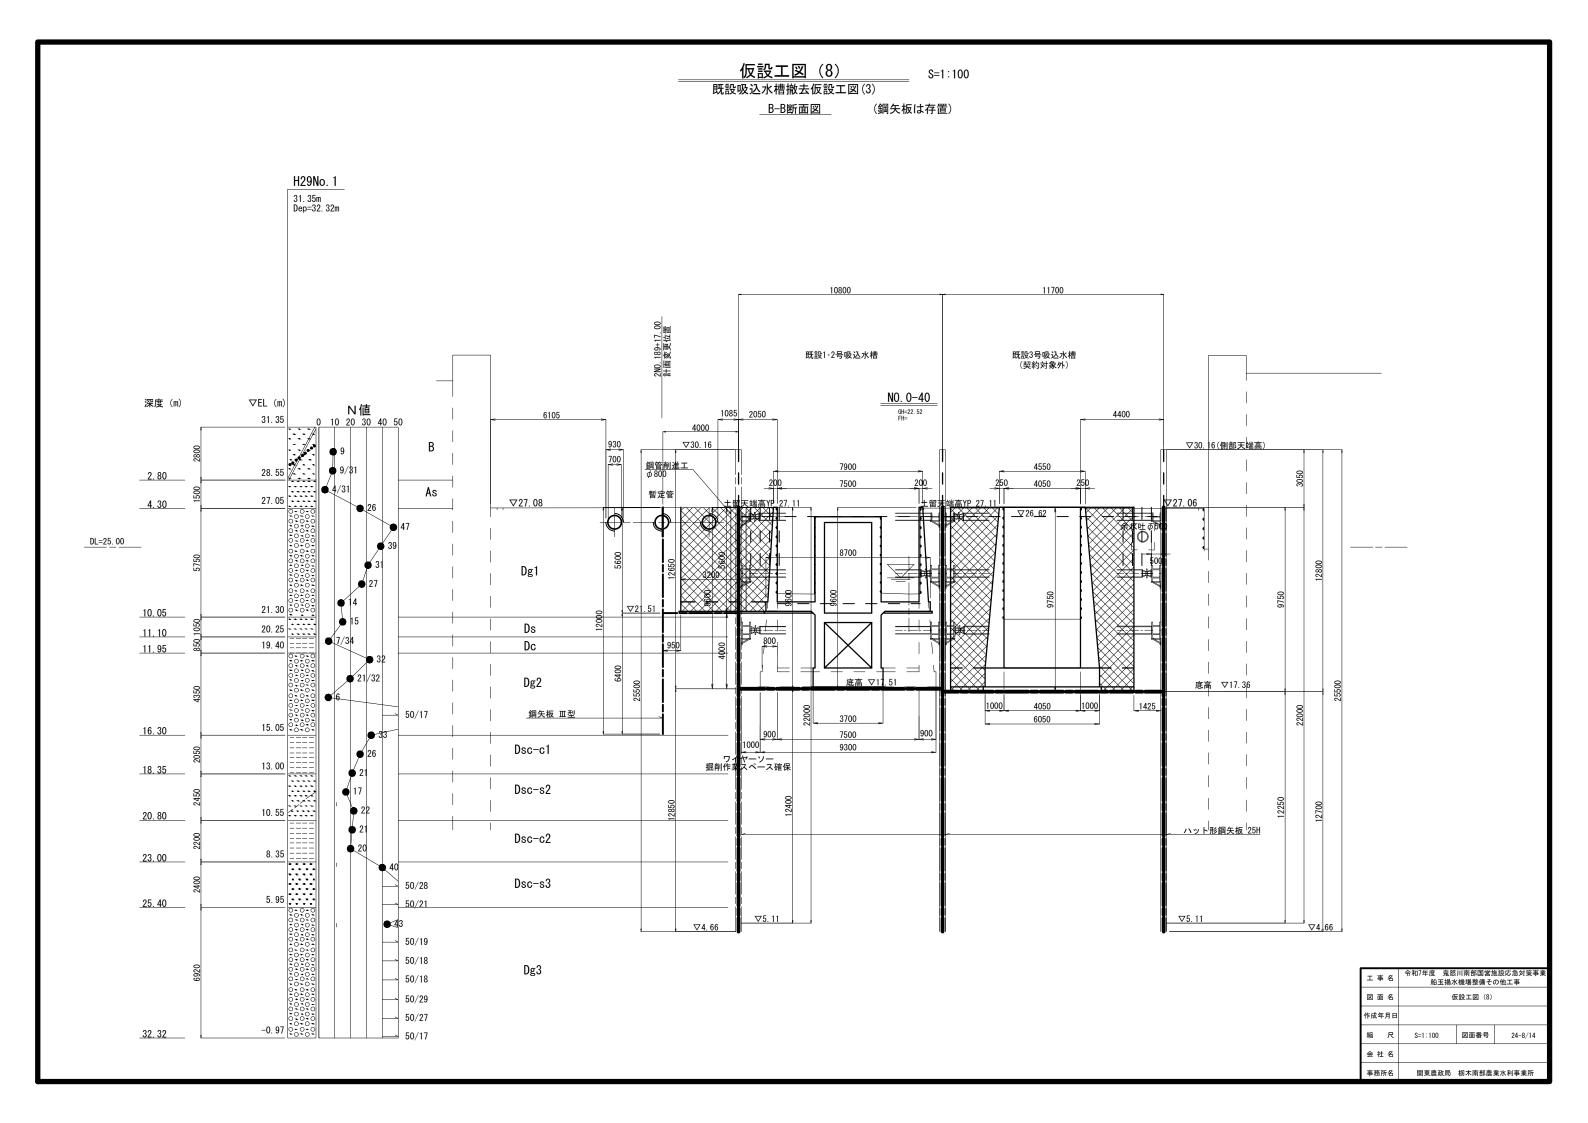

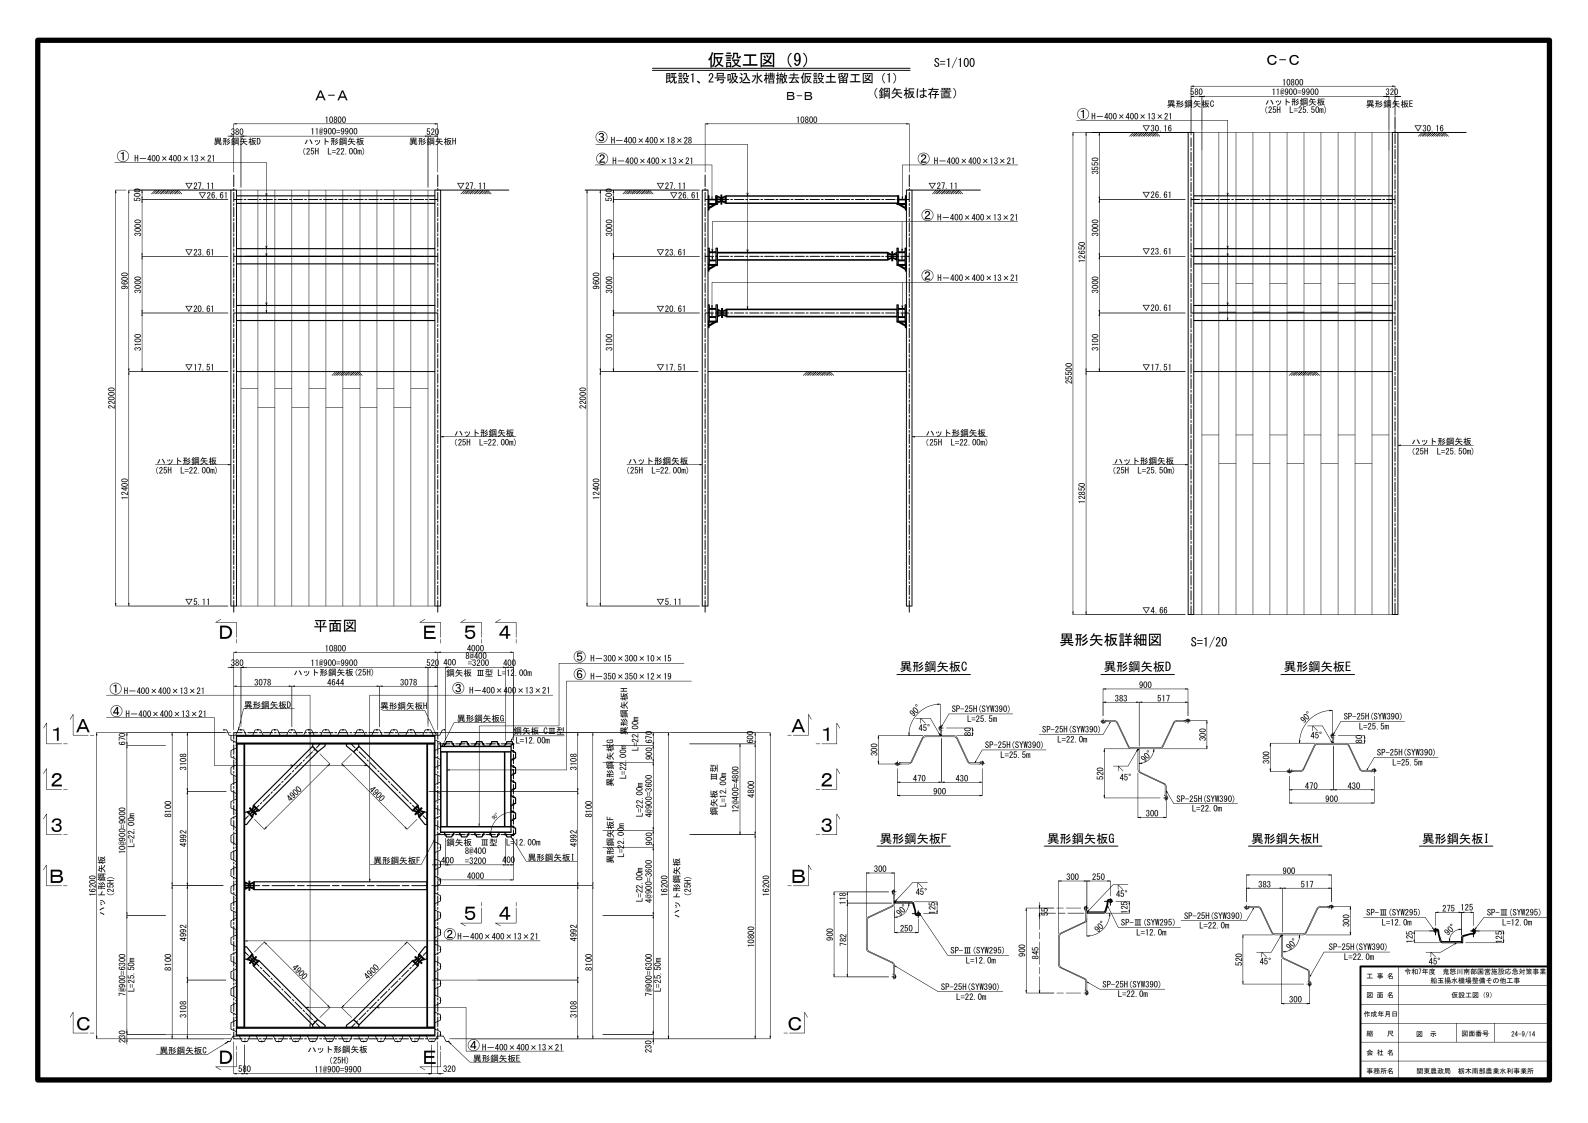


仮設工図(10)


S=1/100

既設1、2号吸込水槽撤去仮設土留工図(2) (鋼矢板は存置)


D-D


E-E

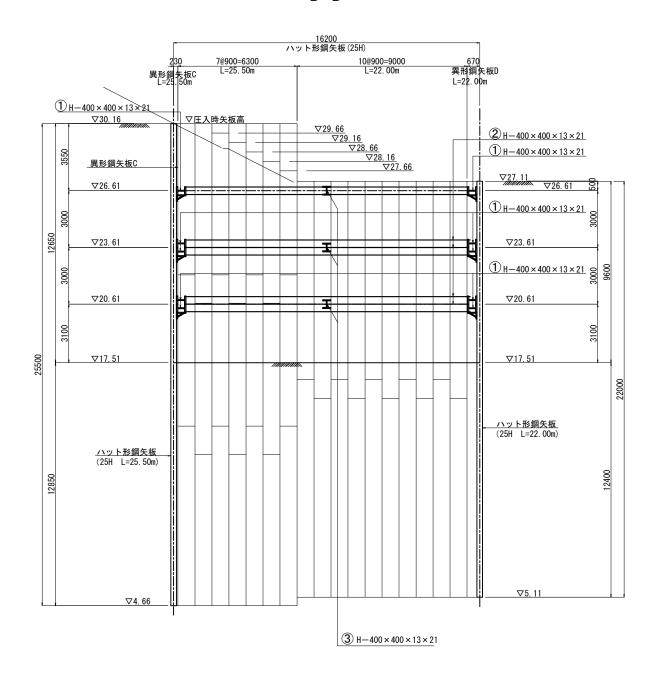

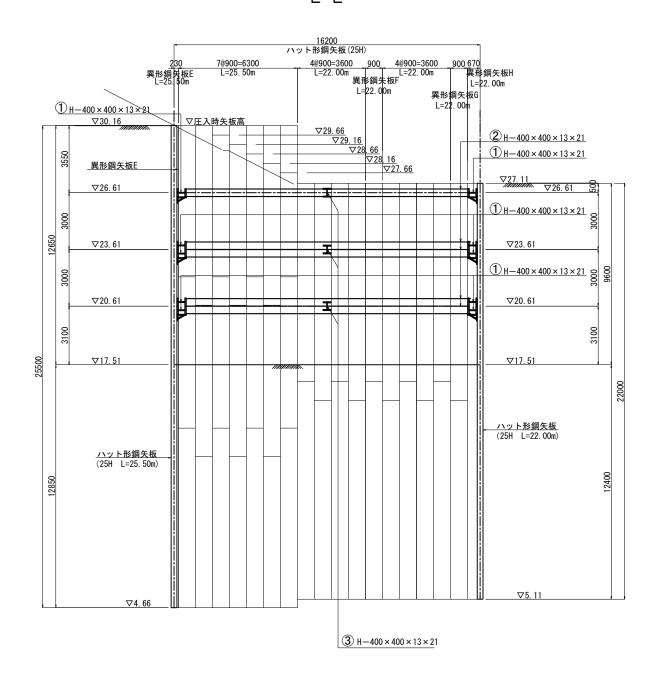


	I	: 事 名 令和7年度 鬼怒川南部国営施設応急対策事業 船玉揚水機場整備その他工事			
	図	面名	仮設工図 (10)		
作成年月日					
	縮	尺	S=1:100	図面番号	24-10/14
	会	社 名		•	
	事務所名		関東農政局	栃木南部農	業水利事業所

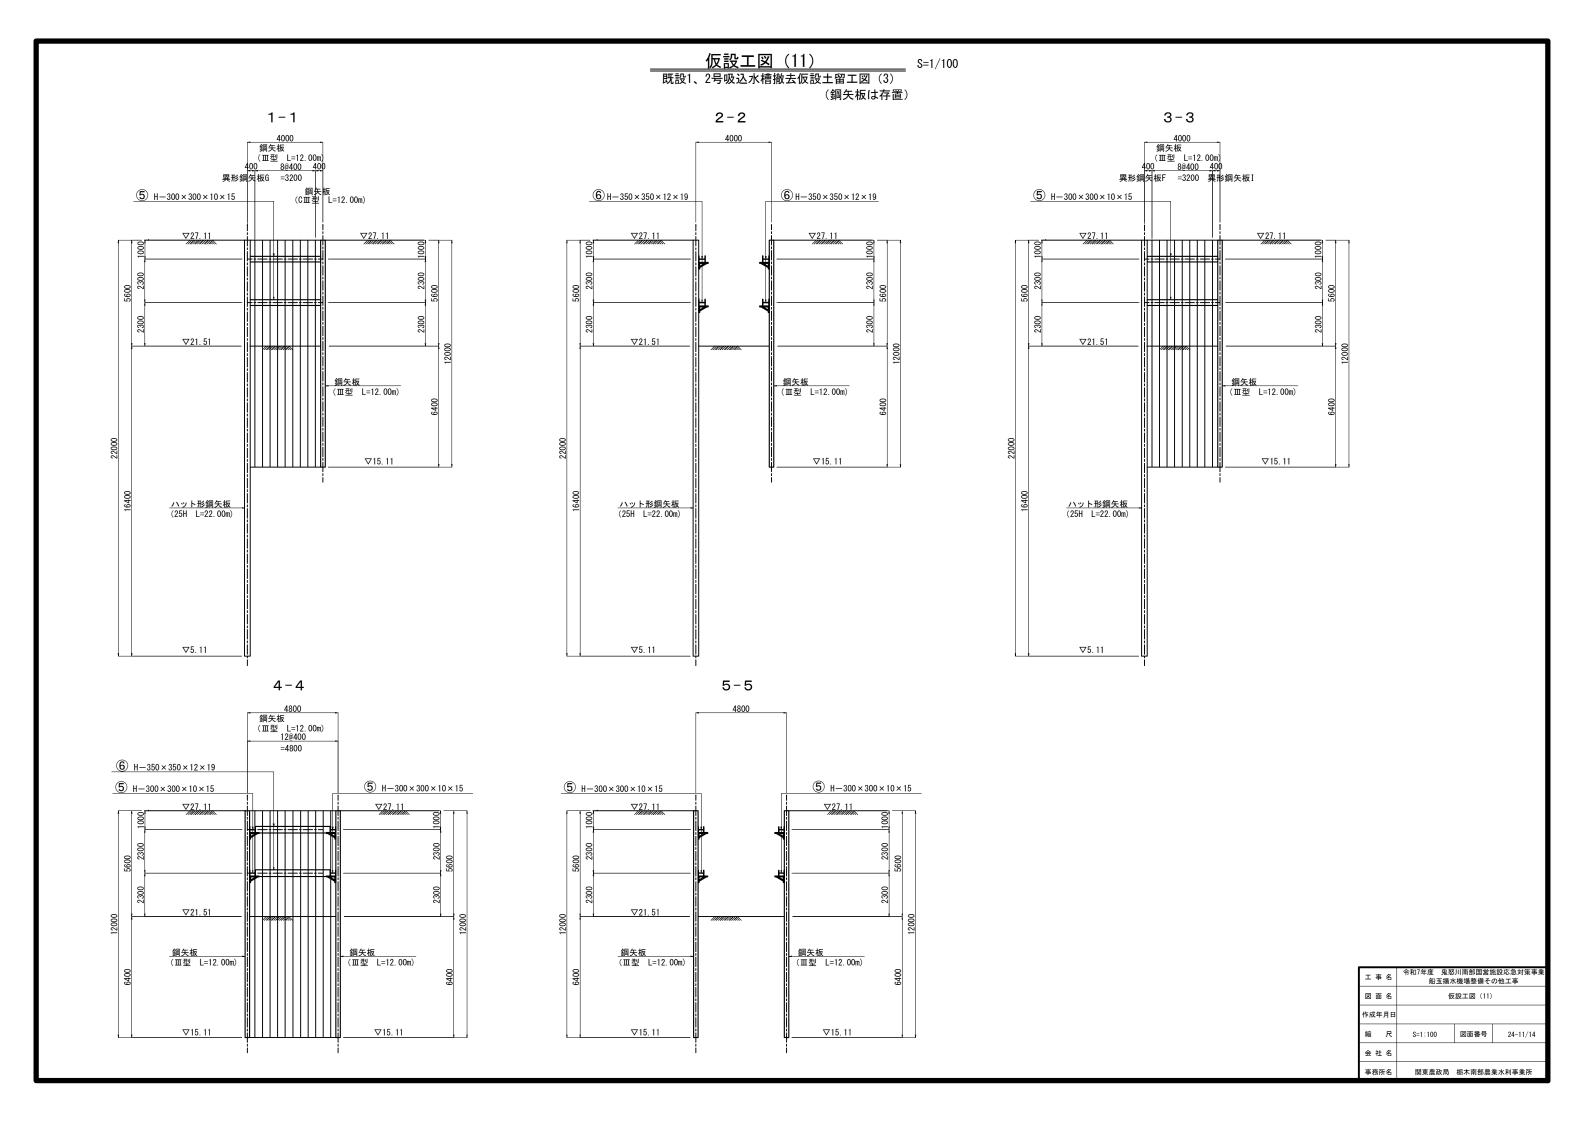

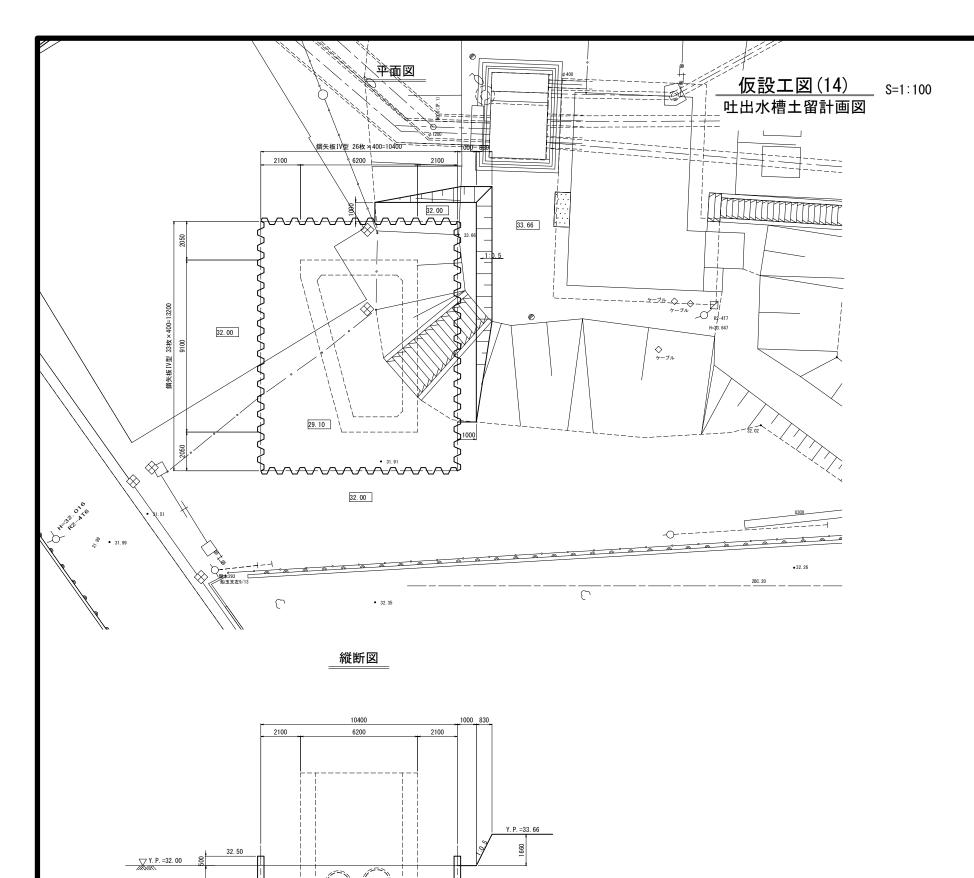

鋼矢板IV型 L=10.50m

横断図

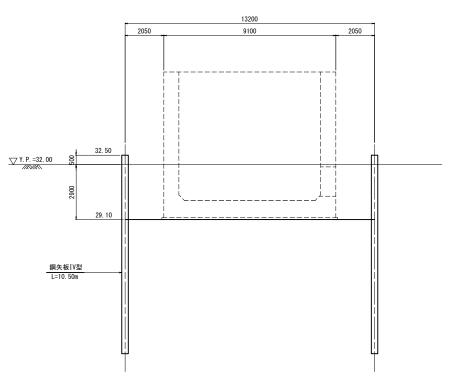

工事名	令和7年度 鬼怒川南部国営施設応急対策事業 船玉揚水機場整備その他工事 仮設工図(14)		
図面名			
作成年月日			
縮尺	S=1:100	図面番号	24-14/14
会社名			
市改正力	明末典な兄 长十字が典券より事券に		



