



	ı	事	名	鬼怒川南部国営施 船玉揚水機場ポン			
	図面名			船玉揚水機場計画縦断図			
	作成年月日		日				
	縮		尺	S=1:150	図面番号	3	
	会	社	名				
,	事務	所	名	関東農政局	栃木南部農業	<b></b>	

※本平面図は、鬼怒川の堤防改修後であり、本工事では、図面番号4 に示す仮配管(関連工事で施工)の状態が本工事における完成である。

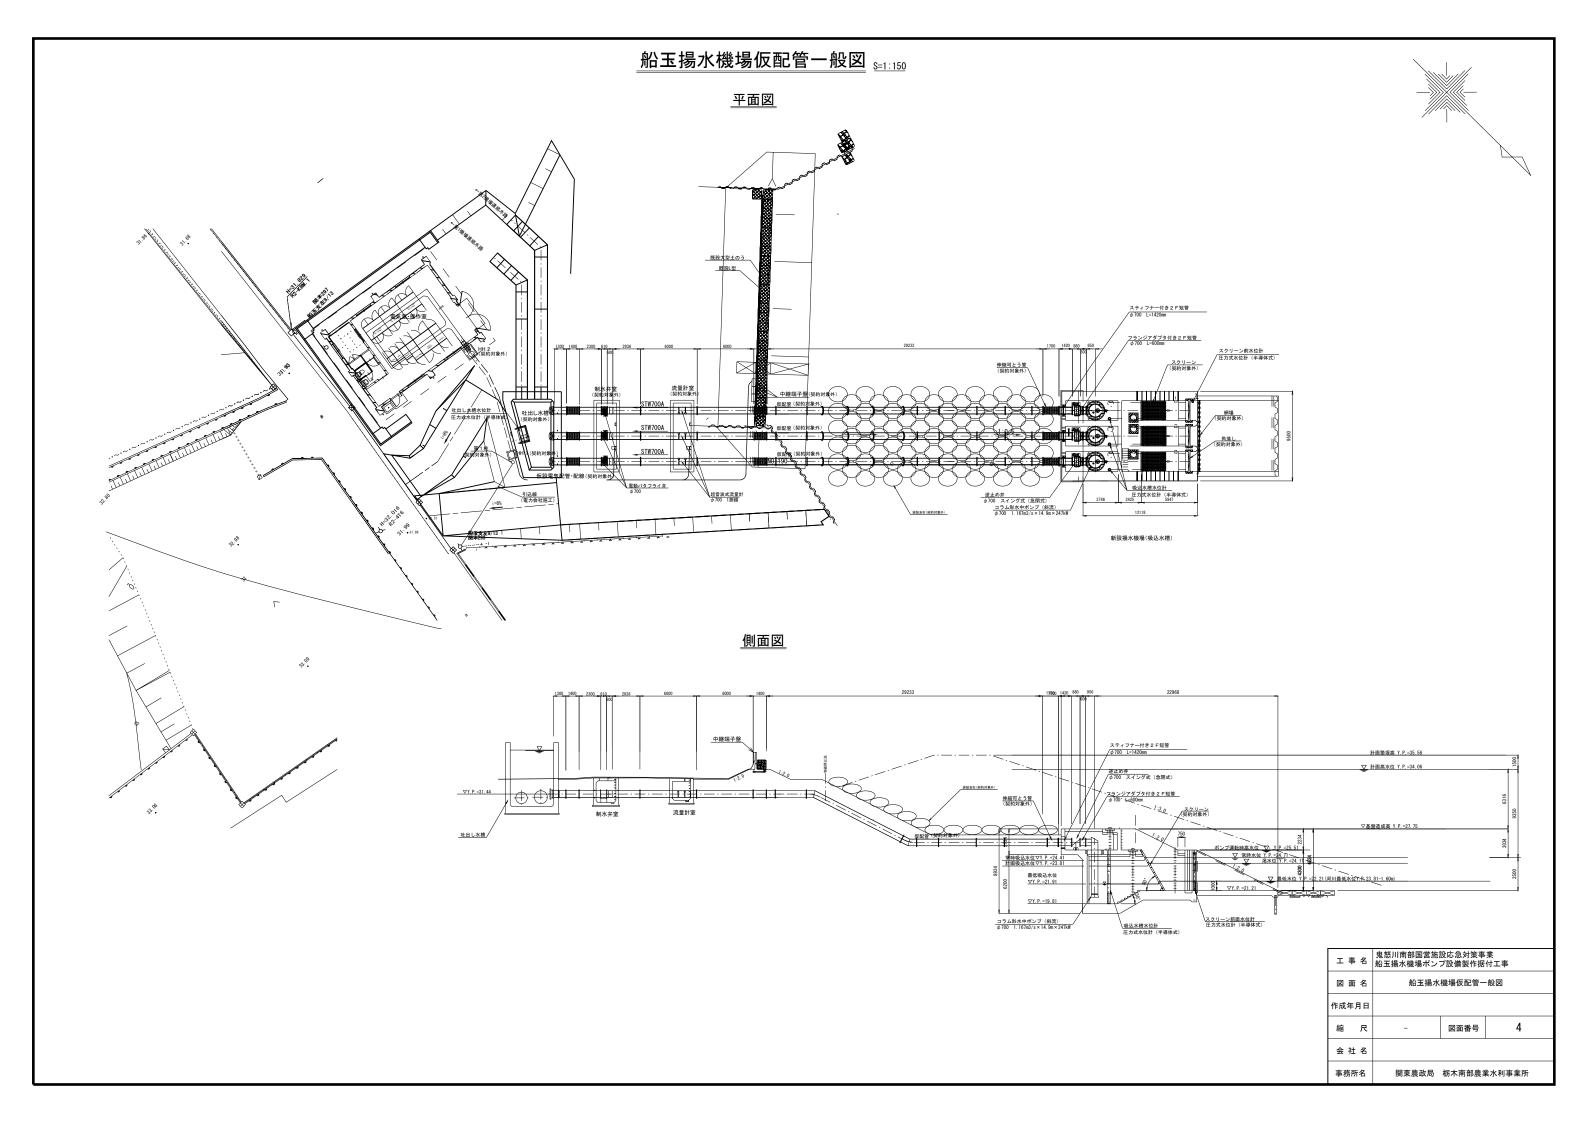

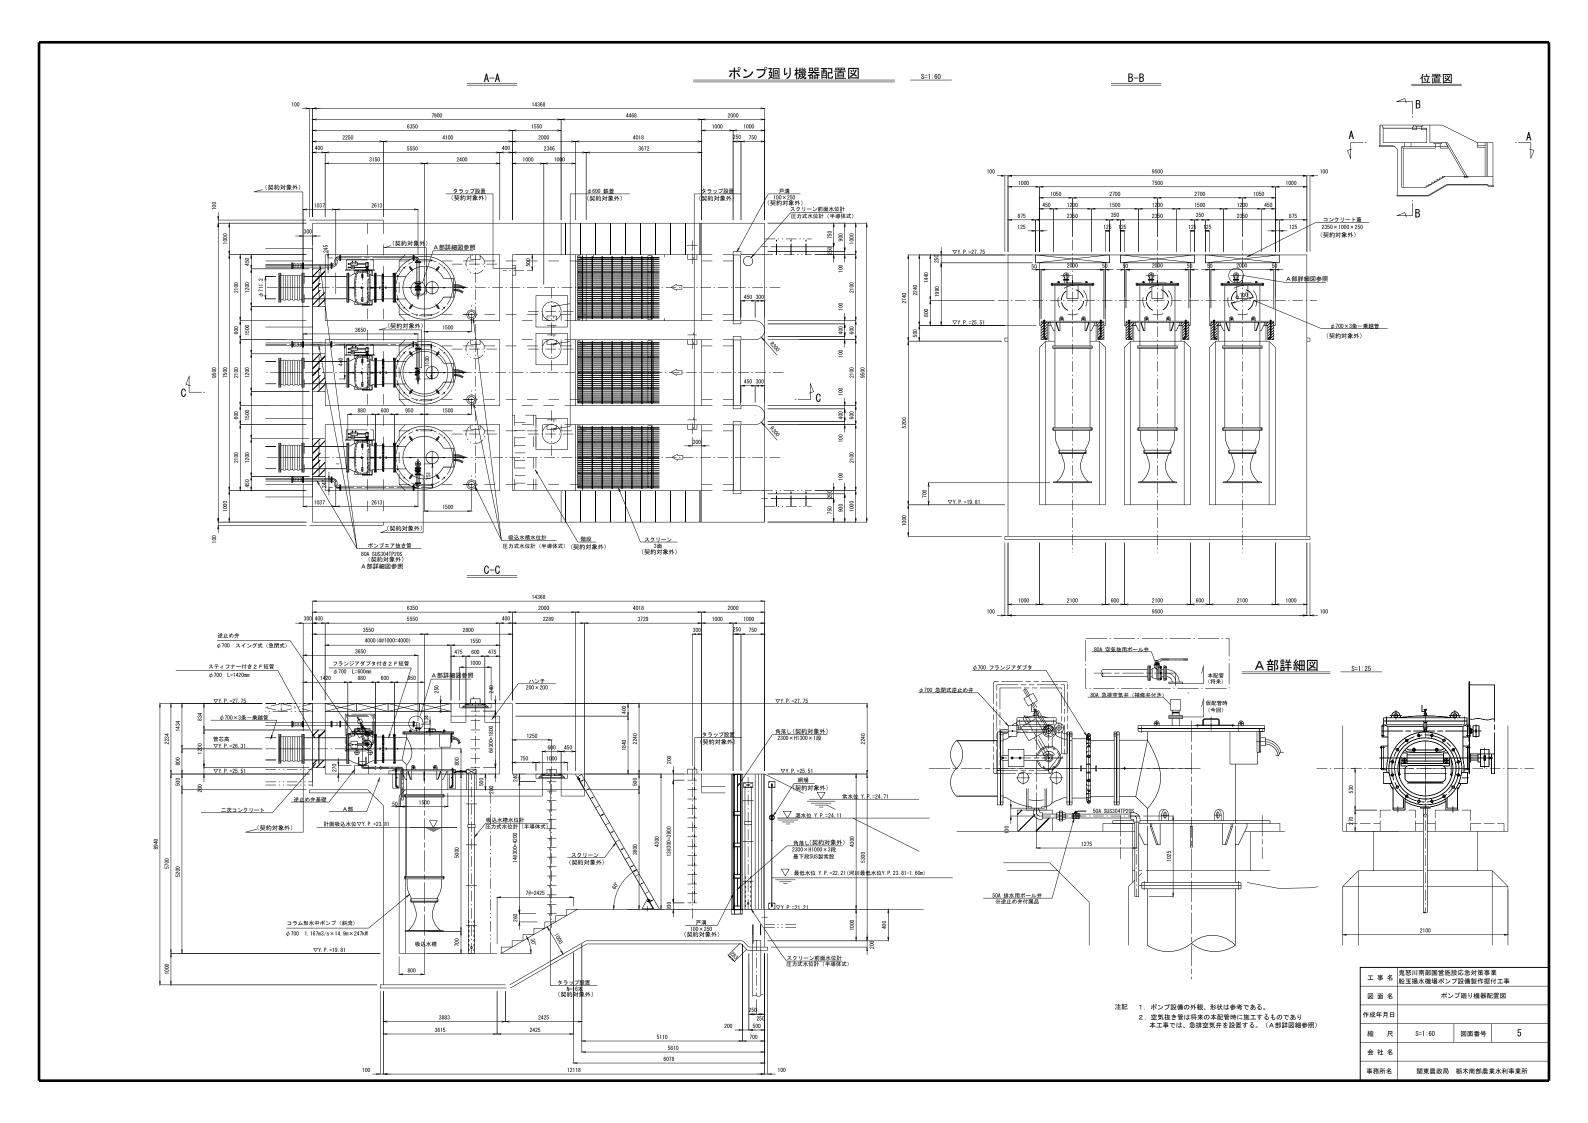


# ポンプ廻り異形管詳細図

フランジ 7. 5K, RF

工事	名	鬼怒川南部国営施設応急対策事業 船玉揚水機場ポンプ設備製作据付工事						
図面	名	ポンプ廻り異形管詳細図						
作成年月日								
縮	尺	S=1:60	図面番号	6				
会社名								
事務所名 関東農政局 栃木南部農業水利事業所								


フランジ 7. 5K, RF

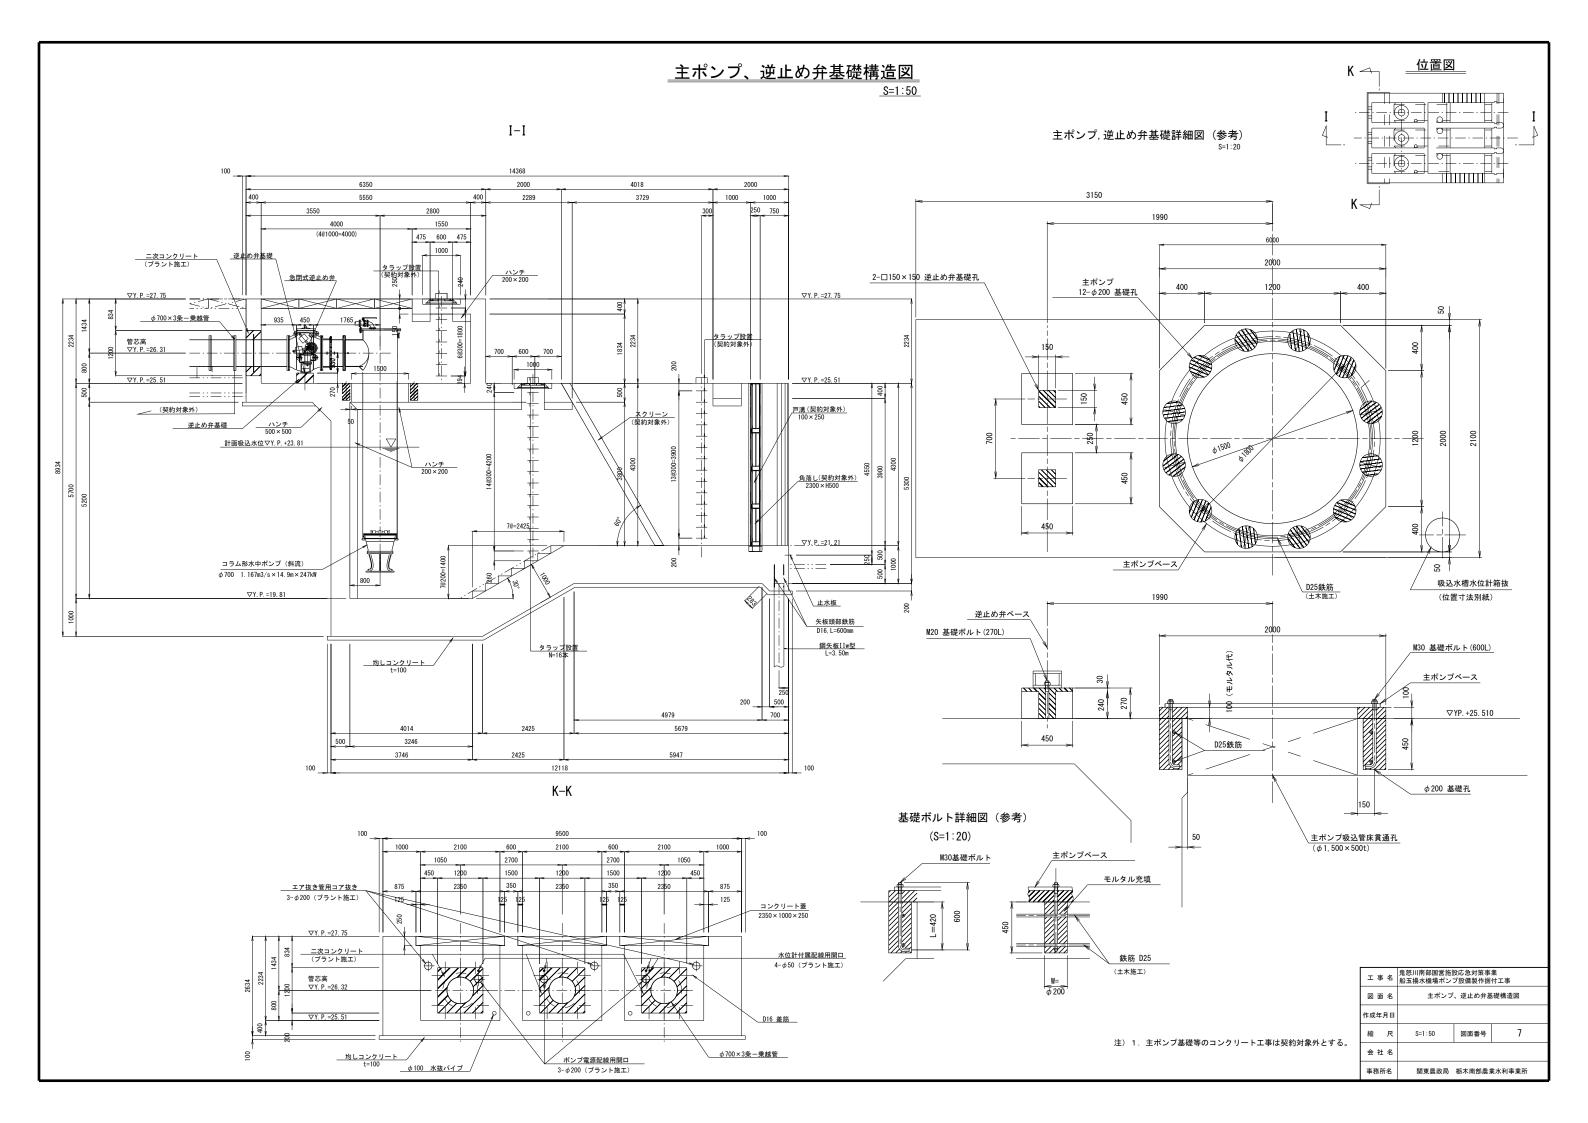


## 水位計設置図

S=1:50

#### 吸込水槽水位計設置平面図

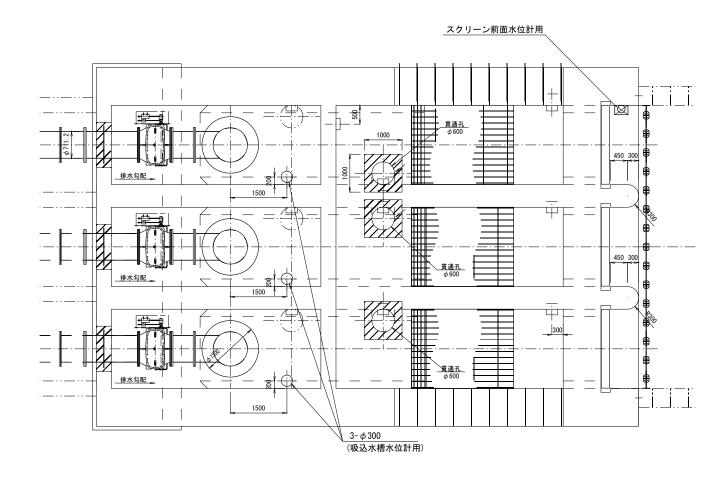


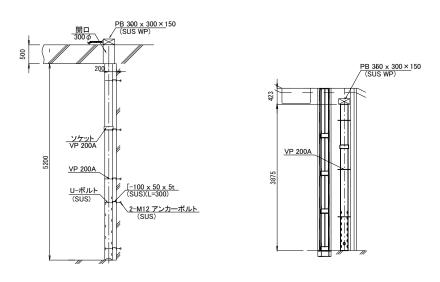


吸込水槽水位計 取付詳細図 (圧力式水位計(半導体式))x3組

スクリーン前面水位計 取付詳細図 (圧力式水位計(半導体式))

### 吐出し水槽水位計設置平面図

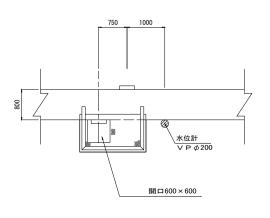



正面図

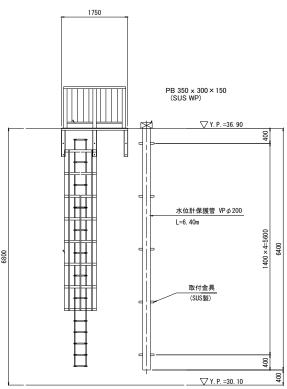


<u>吐出し水槽水位計 取付詳細図</u> (圧力式水位計(半導体式))


工事名	鬼怒川南部国営施 船玉揚水機場ポン					
図面名		水位計設置図				
作成年月日						
縮尺	S=1:50	図面番号	8			
会社名						
事務所名	関東農政局	栃木南部農業	業水利事業所			

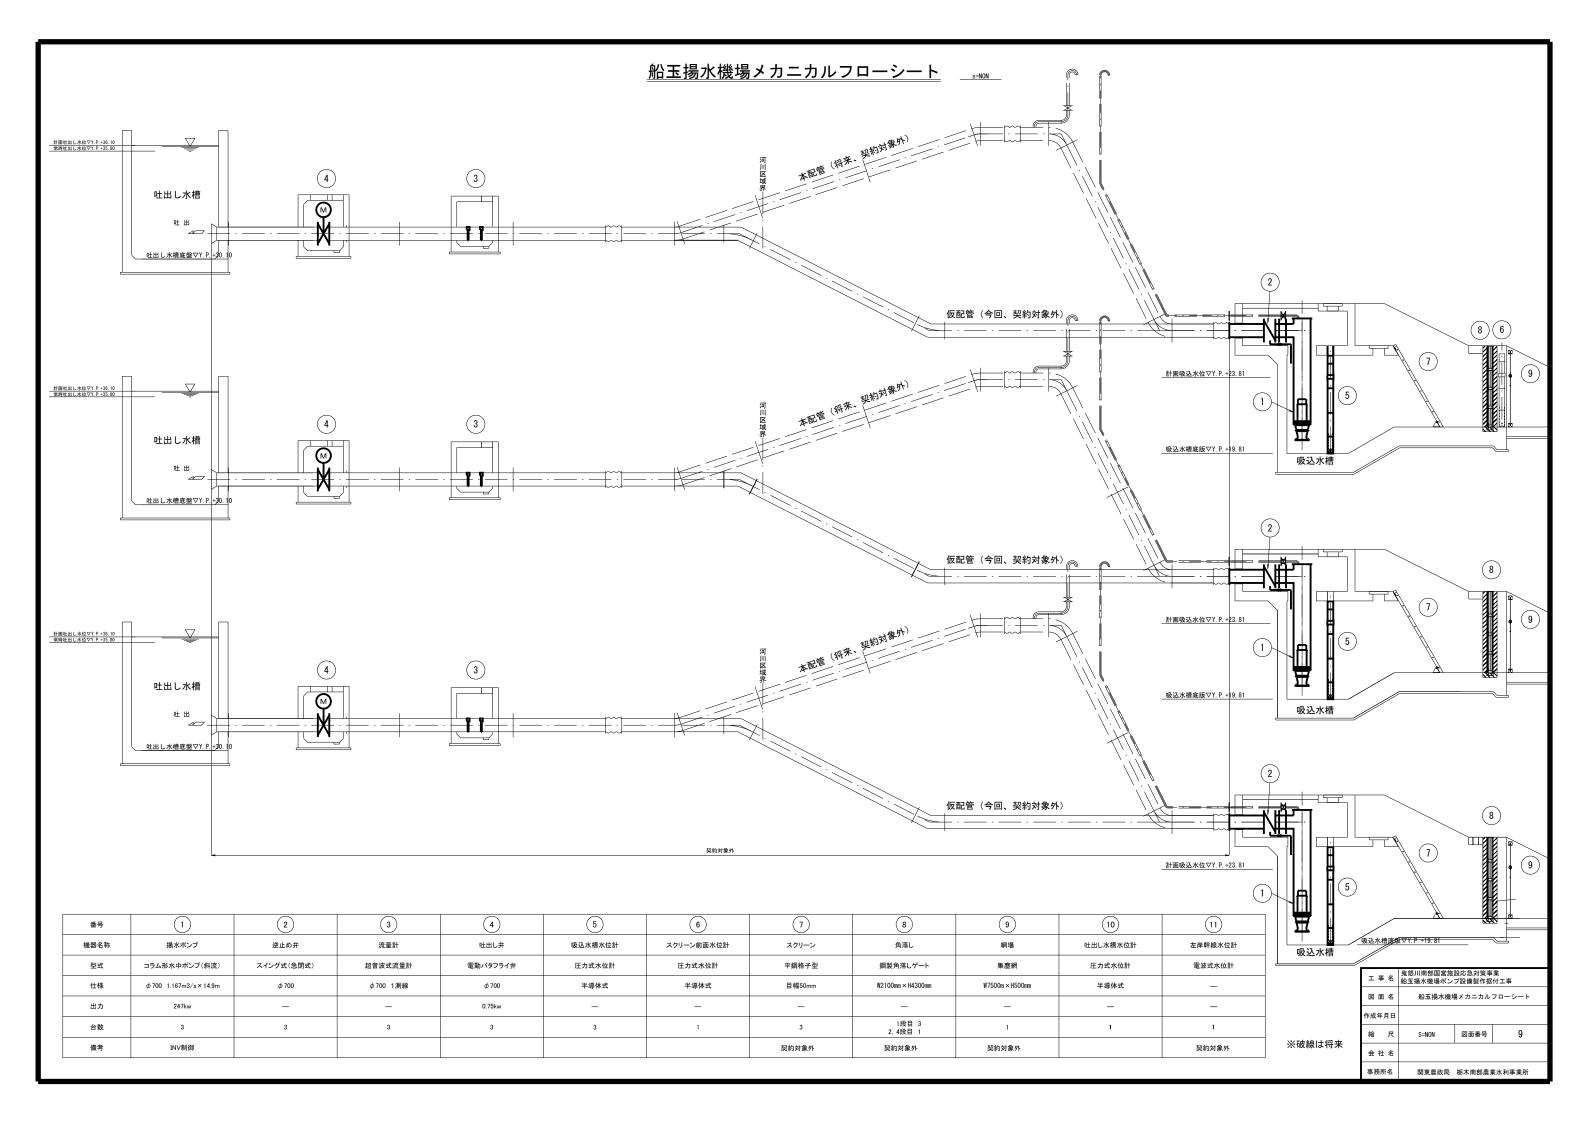


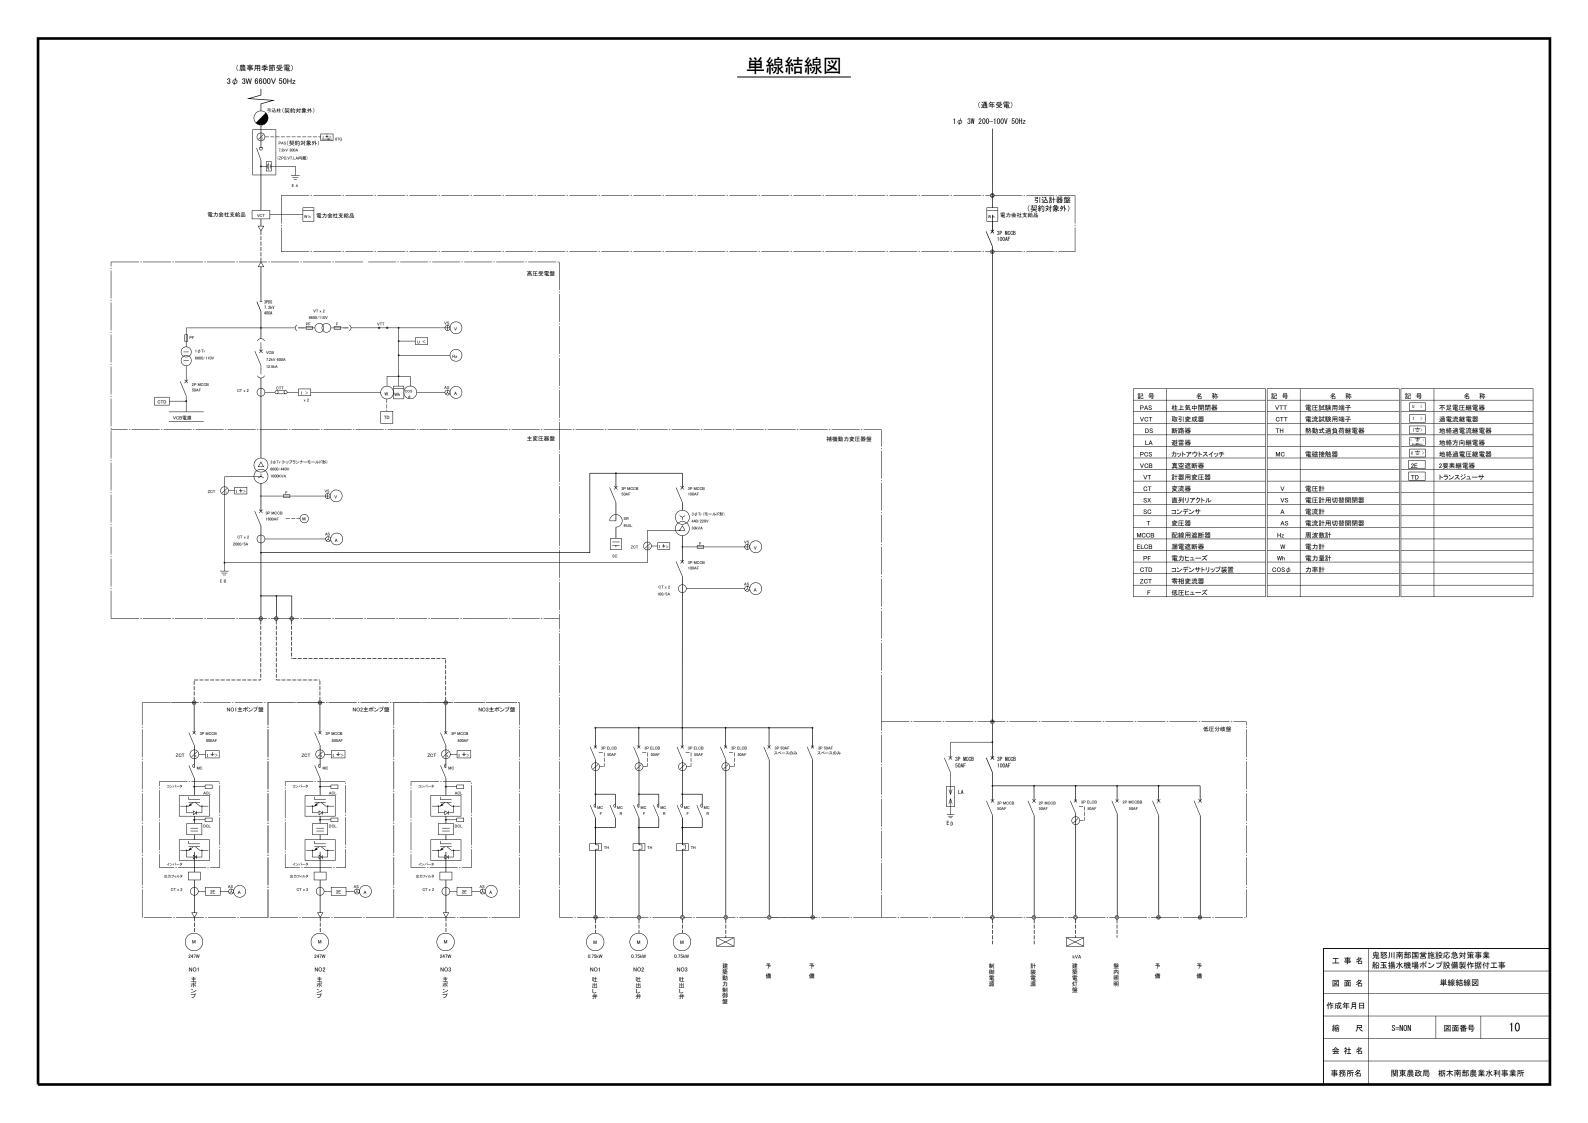

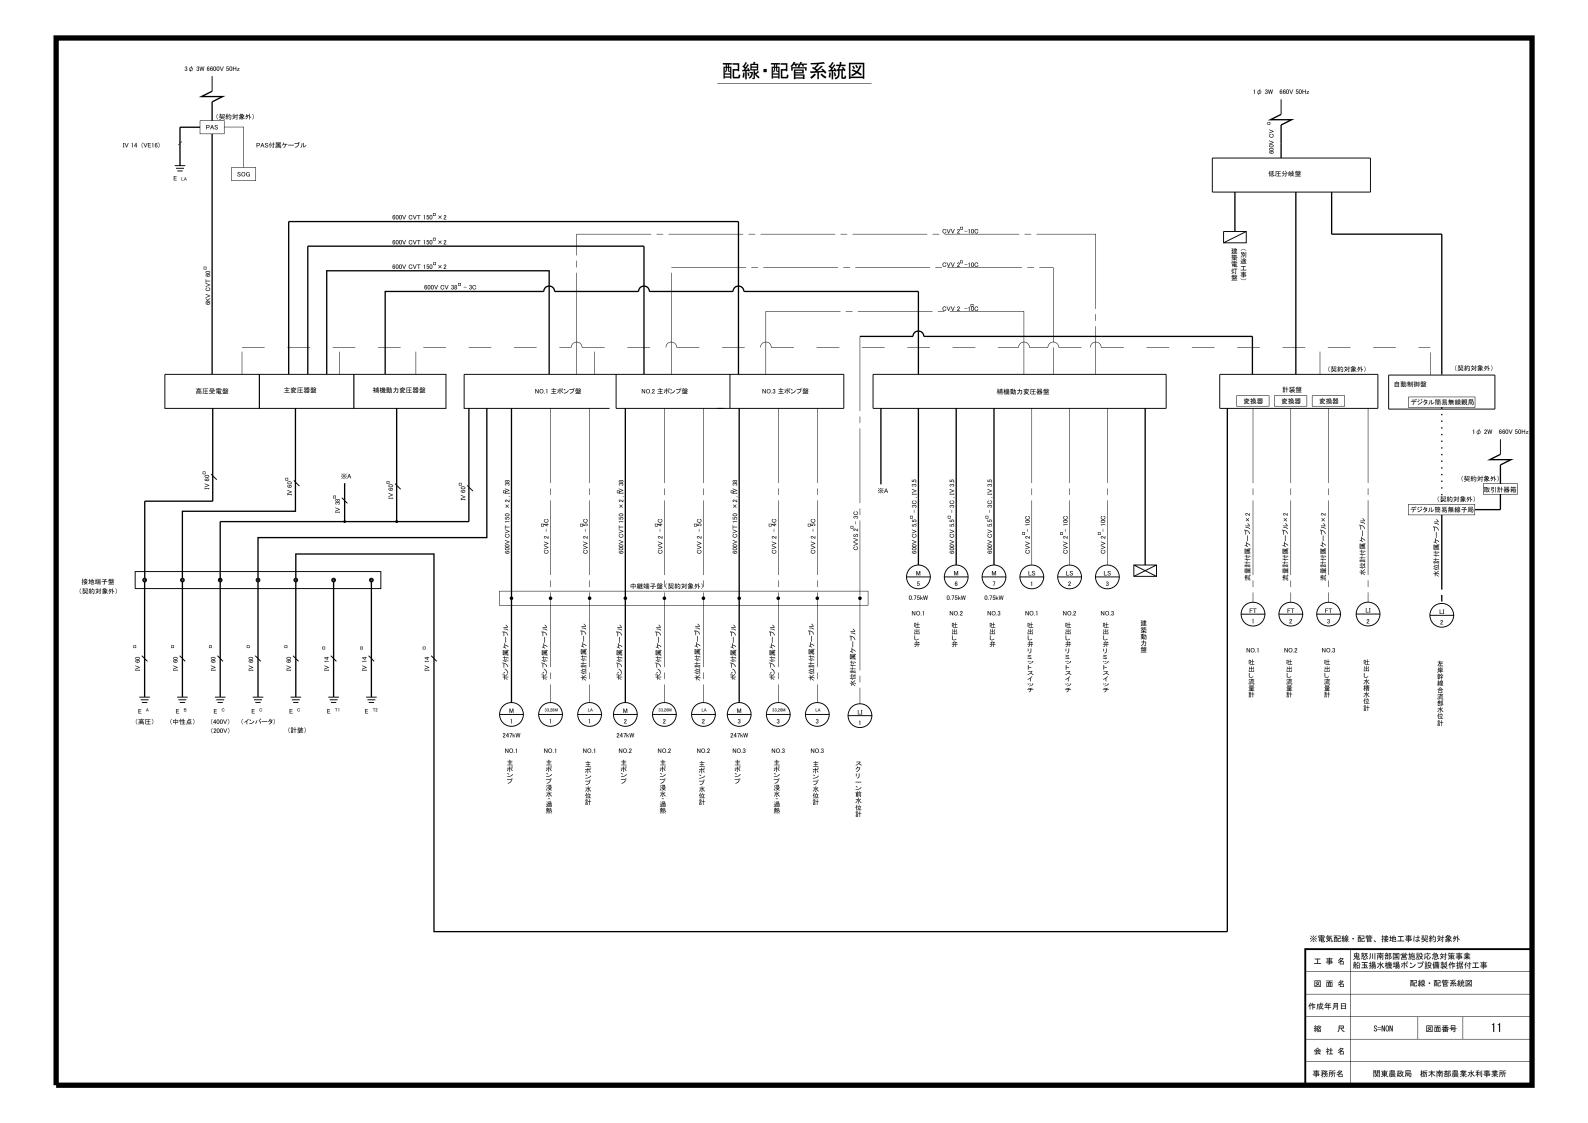

## 盤外形図(参考図)(1/2)

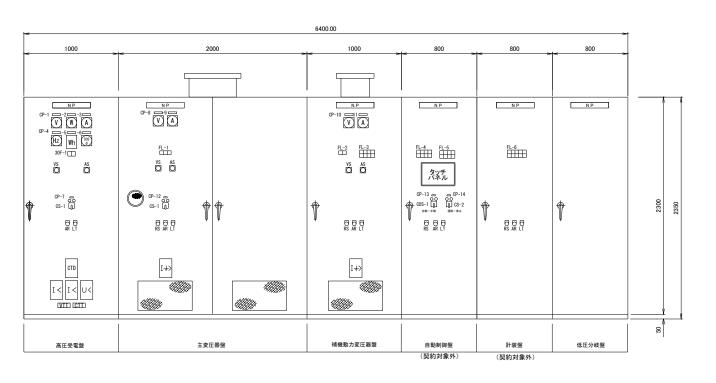


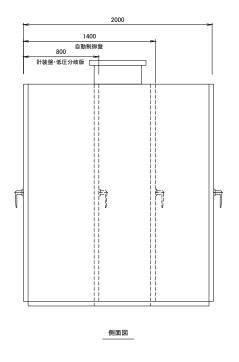

記号	記入文字	操作
CP-1	受電電圧	
CP-2	受電電力	
CP-3	受電電流	
CP-4	受電周波数	
CP-5	受電電力量	
CP-6	受電力率	
CP-7	受電遮断器	切一入
CP-8	400V 電圧	
CP-9	400V 電流	
CP-10	補機変圧器 2次200V電圧	
CP-11	補機変圧器 2次200V電流	
CP-12	主幹MCCB →主変圧器2次MCCB	切一入
CP-13	運転切替	自動一手動
CP-14	主ポンプ	運転-停止
CP-20	電動機電流	
CP-21	回転速度	
CP-22	吐出し弁開度	
CP-23	吐出し流量	
CP-24	吸込水槽水位	
CP-25	運転切替	単独一連動
CP-26	主ポンプ	停止一運転
CP-27	主ポンプ回転速度	増一減(引いて固定)
CP-28	吐出し弁	閉一停止一開
CP-29	運転時間	

#### 受変電設備盤他外形図

S=1/20

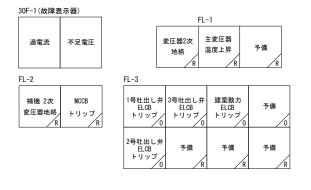





FL-6				
1号ポンプ	3号ポンプ	1号ポンプ	3号ポンプ	吐出し水槽
流量計故障	流量計故障	水位計故障	水位計故障	水位計故障
/0	/0	/0	/0	/0
2号ポンプ		2号ポンプ	スクリーン前面	左岸幹線
流量計故障	予備	水位計故障	水位計故障	水位計故障
	/0		/0	

記号	名称	操 作
٧	交流電圧計	
W	電力計	
Α	交流電流計	
Hz	周波数計	
WH	電力量計	
$\cos\phi$	力率計	
CTD	コンデンサトリップ装置	
I <	過電流継電器	
U<	不足電圧継電器	
Ι÷>	地絡過電流継電器	
VS	電圧計用切換開閉器	
AS	電流計用切換開閉器	
VTT	電圧試験用端子	
CTT	電流試験用端子	
30F-1	故障表示器	故障表示(ターゲット式)
FL-1 <b>~</b> 6	集合表示灯	故障表示,状態表示
COS-1	切替開閉器	自動一手動
COS-2	V	単独一連動
CS-1	操作開閉器	切一入
CS-2		停止一運転
CS-3		増一減(引いて固定)
CS-4	V	閉-停止-開


記号	名称	操 作
FI	流量指示計	
LI	水位指示計	
AR	押釦開閉器	表示復帰
LT		ランプテスト
RS	V	警報停止


600 NP 008	150	500	200	800 NP 002
正面図	側 面 図	正 面 図	側面図	正 面 図

接地端子盤 外形図 S=1:20 製作数:1 (契約対象外) 引込計器盤 外形図 S = 1 / 20 仕様: 屋外装柱型 製作数:1 (契約対象外)

I	事 名	鬼怒川南部国営施設応急対策事業 船玉揚水機場ポンプ設備製作据付工事							
図	面 名	盤外形図 (参考図)(1/2)							
作成年	F月日								
縮	尺	S=1:150 図面番号 12-1/2							
会	性 名								
事務	所名	関東農政局	栃木南部農業	<b></b>					

## 盤外形図 (参考図)(2/2)

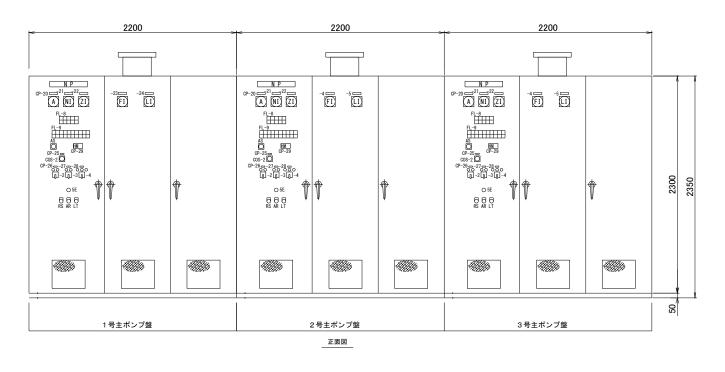

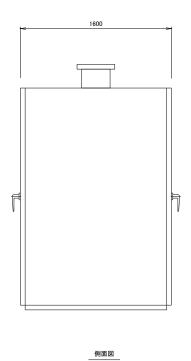


記号	記入文字	操 作
CP-1	受電電圧	
CP-2	受電電力	
CP-3	受電電流	
CP-4	受電周波数	
CP-5	受電電力量	
CP-6	受電力率	
CP-7	受電遮断器	切一入
CP-8	400V 電圧	
CP-9	400V 電流	
CP-10	補機変圧器 2次200V電圧	
CP-11	補機変圧器 2次200V電流	
CP-12	主幹MCCB →主変圧器2次MCCB	切一入
CP-13	運転切替	自動一手動
CP-14	主ポンプ	運転一停止
CP-20	電動機電流	
CP-21	回転速度	
CP-22	吐出し弁開度	
CP-23	吐出し流量	
CP-24	吸込水槽水位	
CP-25	運転切替	単独一連動
CP-26	主ポンプ	停止一運転
CP-27	主ポンプ回転速度	増一減(引いて固定)
CP-28	吐出し弁	閉一停止一開
CP-29	運転時間	

主ポンプ盤外形	図
S=1/20	
×	3面

FL-8					
自動	単独	準備完了	運転	吐出し弁 全開 /	予備
/w	/w	/w	/w		/w
手動	連動	予備	停止	吐出し弁	予備
/w	~=~? /W	/w	\ \ \	全閉	/w



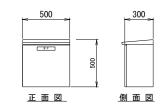


<u>デジタル無線子局盤 外形図</u> (契約対象外) S = 1 / 20 仕様 : 屋外装柱型 製作数:1

記号	名称	操 作
٧	交流電圧計	
W	電力計	
A	交流電流計	
Hz	周波数計	
WH	電力量計	
$\cos\phi$	力率計	
CTD	コンデンサトリップ装置	·
I <	過電流継電器	
U<	不足電圧継電器	
Ι÷>	地絡過電流継電器	
VS	電圧計用切換開閉器	
AS	電流計用切換開閉器	
VTT	電圧試験用端子	
CTT	電流試験用端子	
30F-1	故障表示器	故障表示(ターゲット式)
FL-1 <b>~</b> 6	集合表示灯	故障表示,状態表示
COS-1	切替開閉器	自動一手動
COS-2	V	単独一連動
CS-1	操作開閉器	切一入
CS-2		停止一運転
CS-3		増一減 (引いて固定)
CS-4		閉-停止-開

_			
	記号	名称	操作
]	FI	流量指示計	
1	LI	水位指示計	
1			
1			
1	AR	押釦開閉器	表示復帰
1	LT		ランプテスト
1	RS	V	警報停止
1			
1			
1		1	1
1			
1			

Н	事	名	鬼怒川南部国営施設応急対策事業 船玉揚水機場ポンプ設備製作据付工事			
図	面	名	盤外形図 (参考図)(2/2)			
作成年月日						
縮		尺	S=NON	図面番号	12-2/2	
会	社	名				
事	<b>务所</b>	名	関東農政局 栃木南部農業水利事業所			

# 引込装柱図

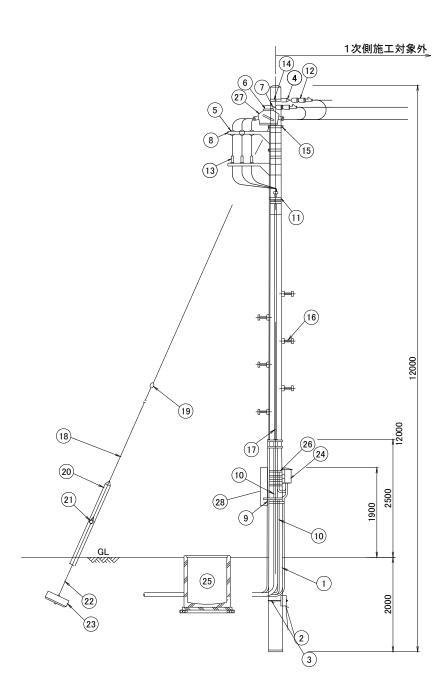

引込装柱図 S = 1 / 40


## 凡例


NO	品名	規格	数量	備考
1	コンクリート柱	12m-19cm-350kg	1本	
2	コンクリート根かせ	1200x240x170	15	
3	根かせ用バンド	320 ¢	1ケ	
4	中線引留金具	CP用	1ケ	
5	高圧ピン碍子	普通型	3ケ	
6	腕金	1. 8 E	2本	
7	耐張ストラップ	_	6枚	
8	腕金	1. 2 <b>(</b> -)	3ケ	
9	硬質ビニル管	VE	1式	立上がり防護管
10	電線管	厚鋼	1式	
11	ケーブルバンド	1BT-212	4本	
12	高圧耐張碍子	普通型	6ケ	2連式(電力会社施工)
13	高圧端末処理材	差込型	1組	屋外用(耐塩用)
14	強力バンド	19cm	1本	
15	自在バンド	3BD-HD17	10本	
16	足場ボルト	CP用	14ケ	
17	ケーブル		1式	
18	支線	45 " (7/2, 9)	kg	0. 365kg/m
19	玉碍子	100x100mm	1ケ	
20	支線ガード	硬質ポリエチレン	1本	
21	巻付クリップ	シンプル用, 玉碍子用	4ケ	
22	支線ロッド		1本	
23	ステーブロック	700x350	1組	支線ロット付
24	SOG制御箱		1ケ	外箱:ステンレス製
25	ハンドホール	900□x 900	1式	
26	自在バンド(アームバンド)	UABD 317	5本	
27	高圧気中開閉器	7.2KV 300A(ZPD内臓)	1台	耐重塩じん用 外箱:ステンレス製
28	引込計器盤		1ケ	WHM(電力会社支給)


#### 引込設備は契約対象外であり、本図面は参考である。


工事名	鬼怒川南部国営施設応急対策事業 船玉揚水機場ポンプ設備製作据付工事			
図面名	引込装柱図			
作成年月日				
縮尺	S=1:40	図面番号	13	
会社名				
事務所名	関東農政局	栃木南部農業	業水利事業所	


## 電気室配置図

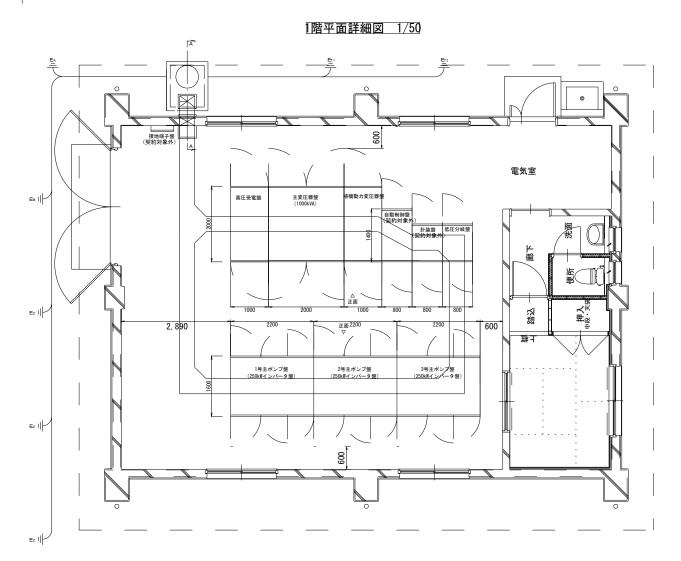

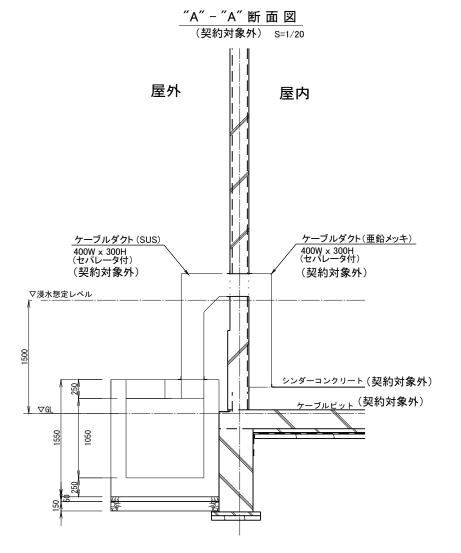


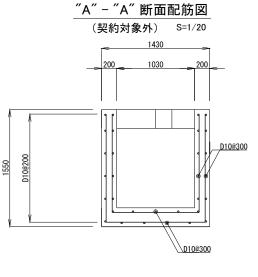


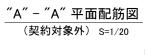


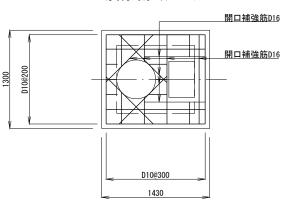

ケーブルピット詳細図 (契約対象外)

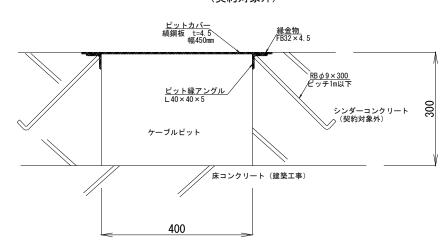

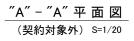

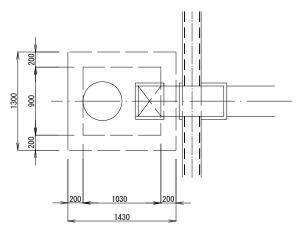

I	事	名	鬼怒川南部国営施設応急対策事業 船玉揚水機場ポンプ設備製作据付工事			
図	面	名	電気室配置図			
作成年月日						
縮		尺	図示	図面番号	14	
会	社	名				
事	务所	名	関東農政局	栃木南部農業	業水利事業所	

