



図 面 目 録


事 業 名		<u> </u>
工事名	令 和 6 年 度 亀 岡 中 桂 川 西 工 区 雨 水 排	
区分	当初 図面枚数	10 枚
図面番号	図面名称	枚数摘要
1	位置図	1
2	計画平面図	1 修正
3	整地工・道路工施工計画図	1 修正
4	排水路工施工計画図	1
5	排水路縦断図	1
6	17号支線(A)排水路 道路横断工構造図・配筋図	2
7	L型水路標準断面図	1
8	L型水路目地部詳細図	1
9	仮設工計画図	1
合 計		10

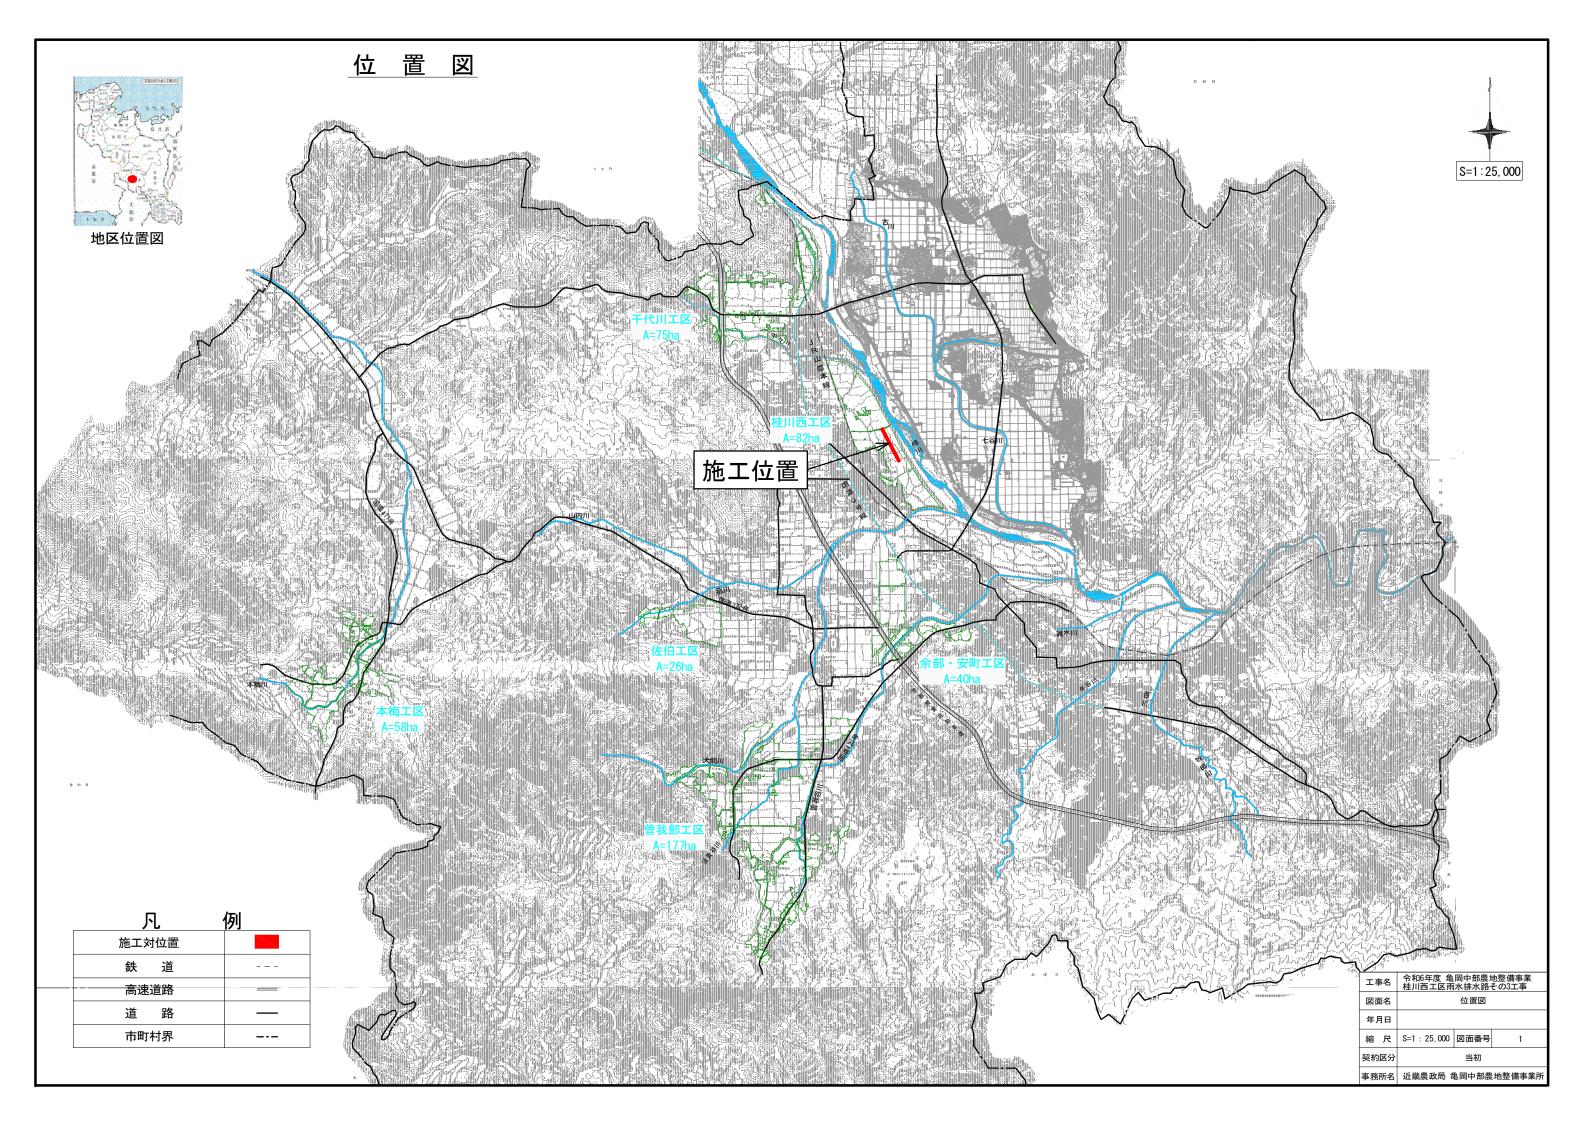

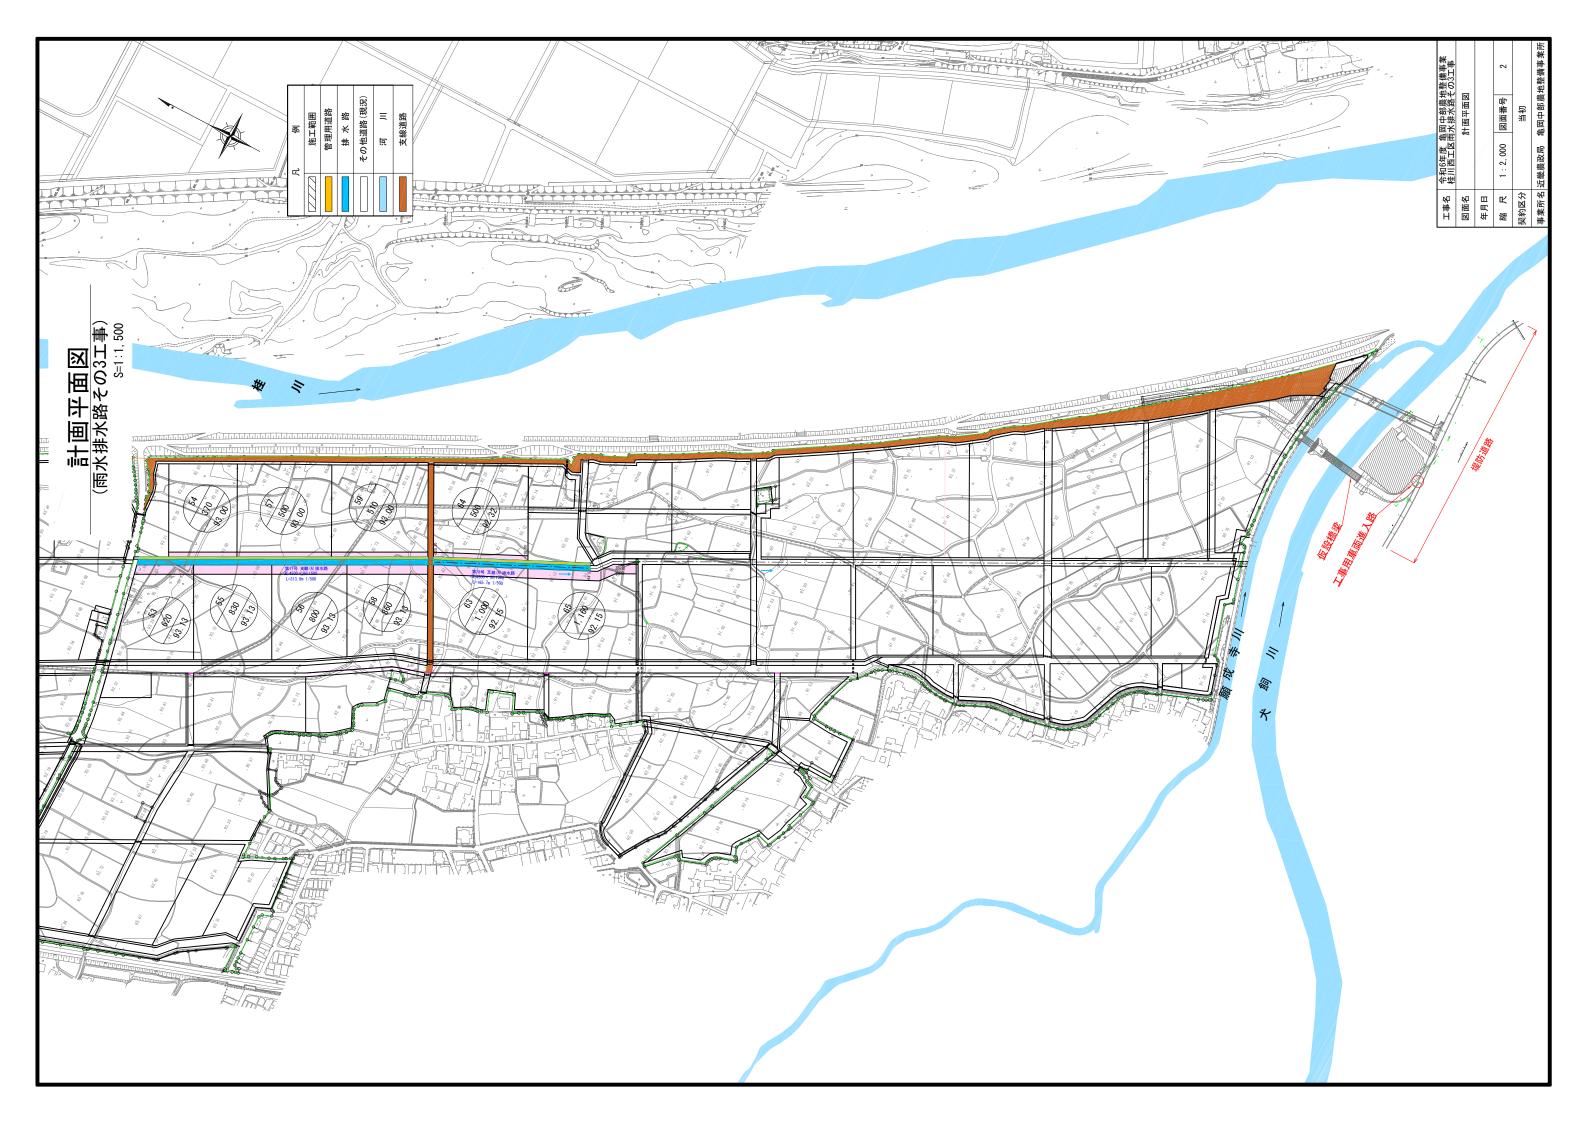


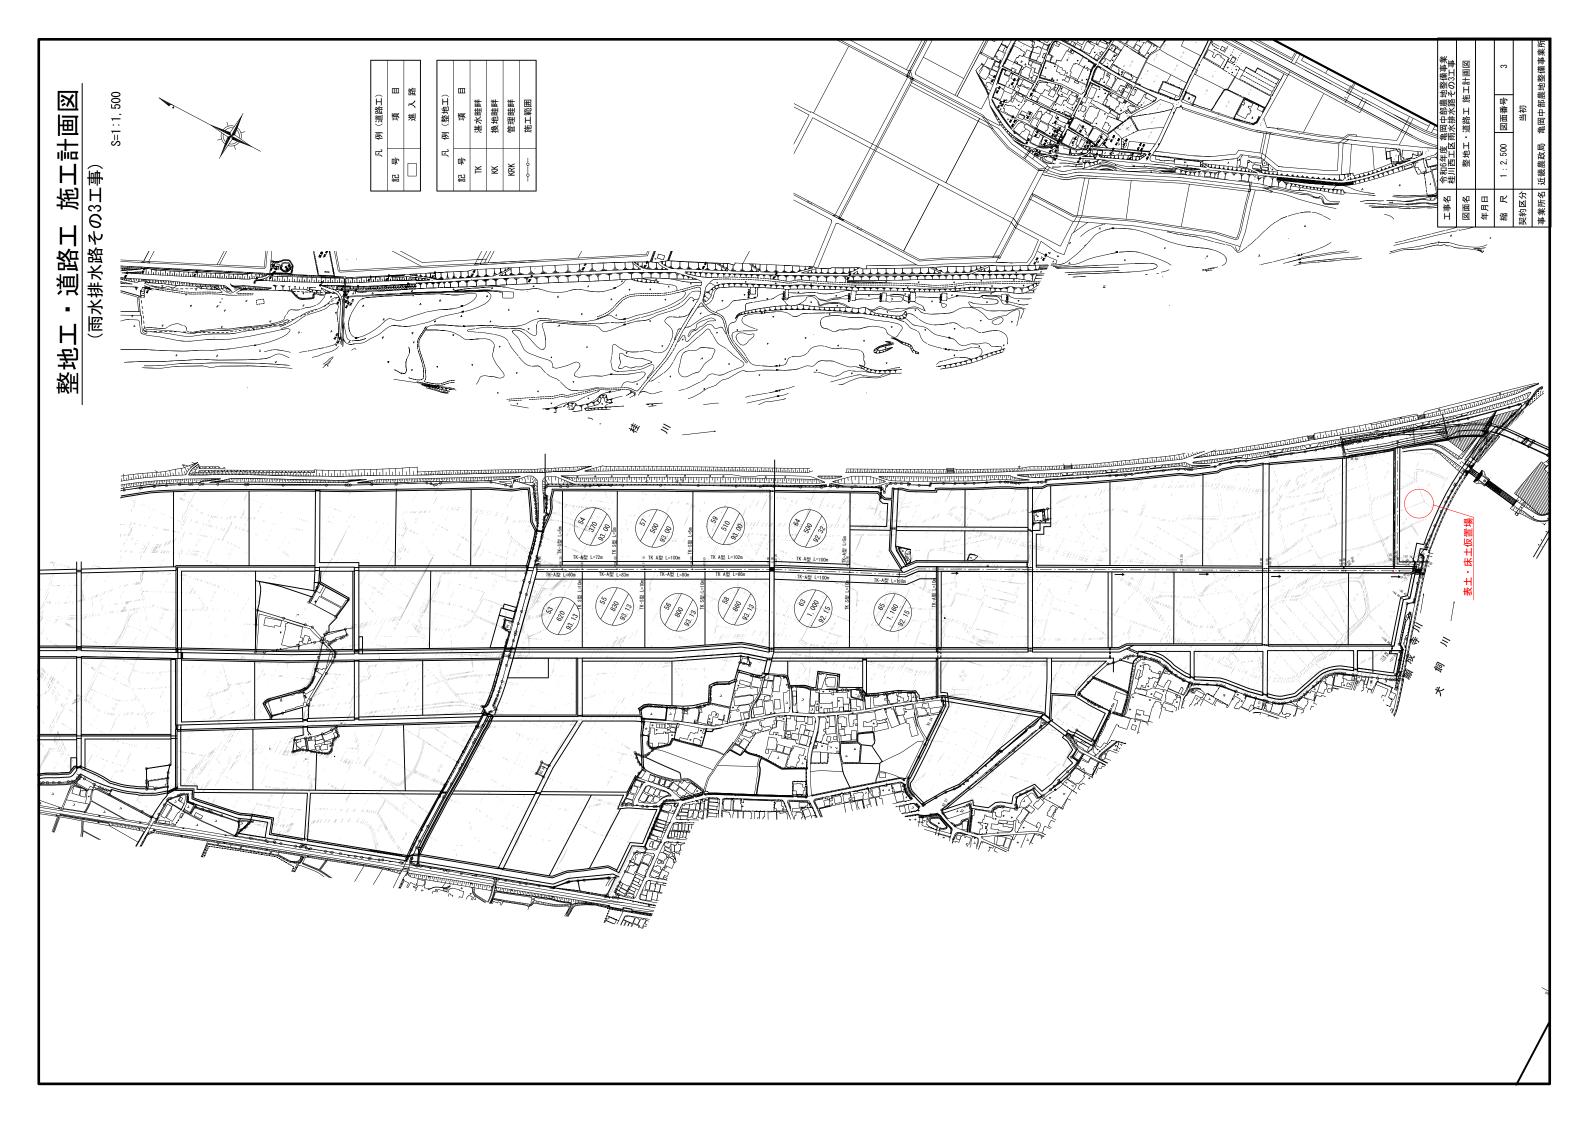


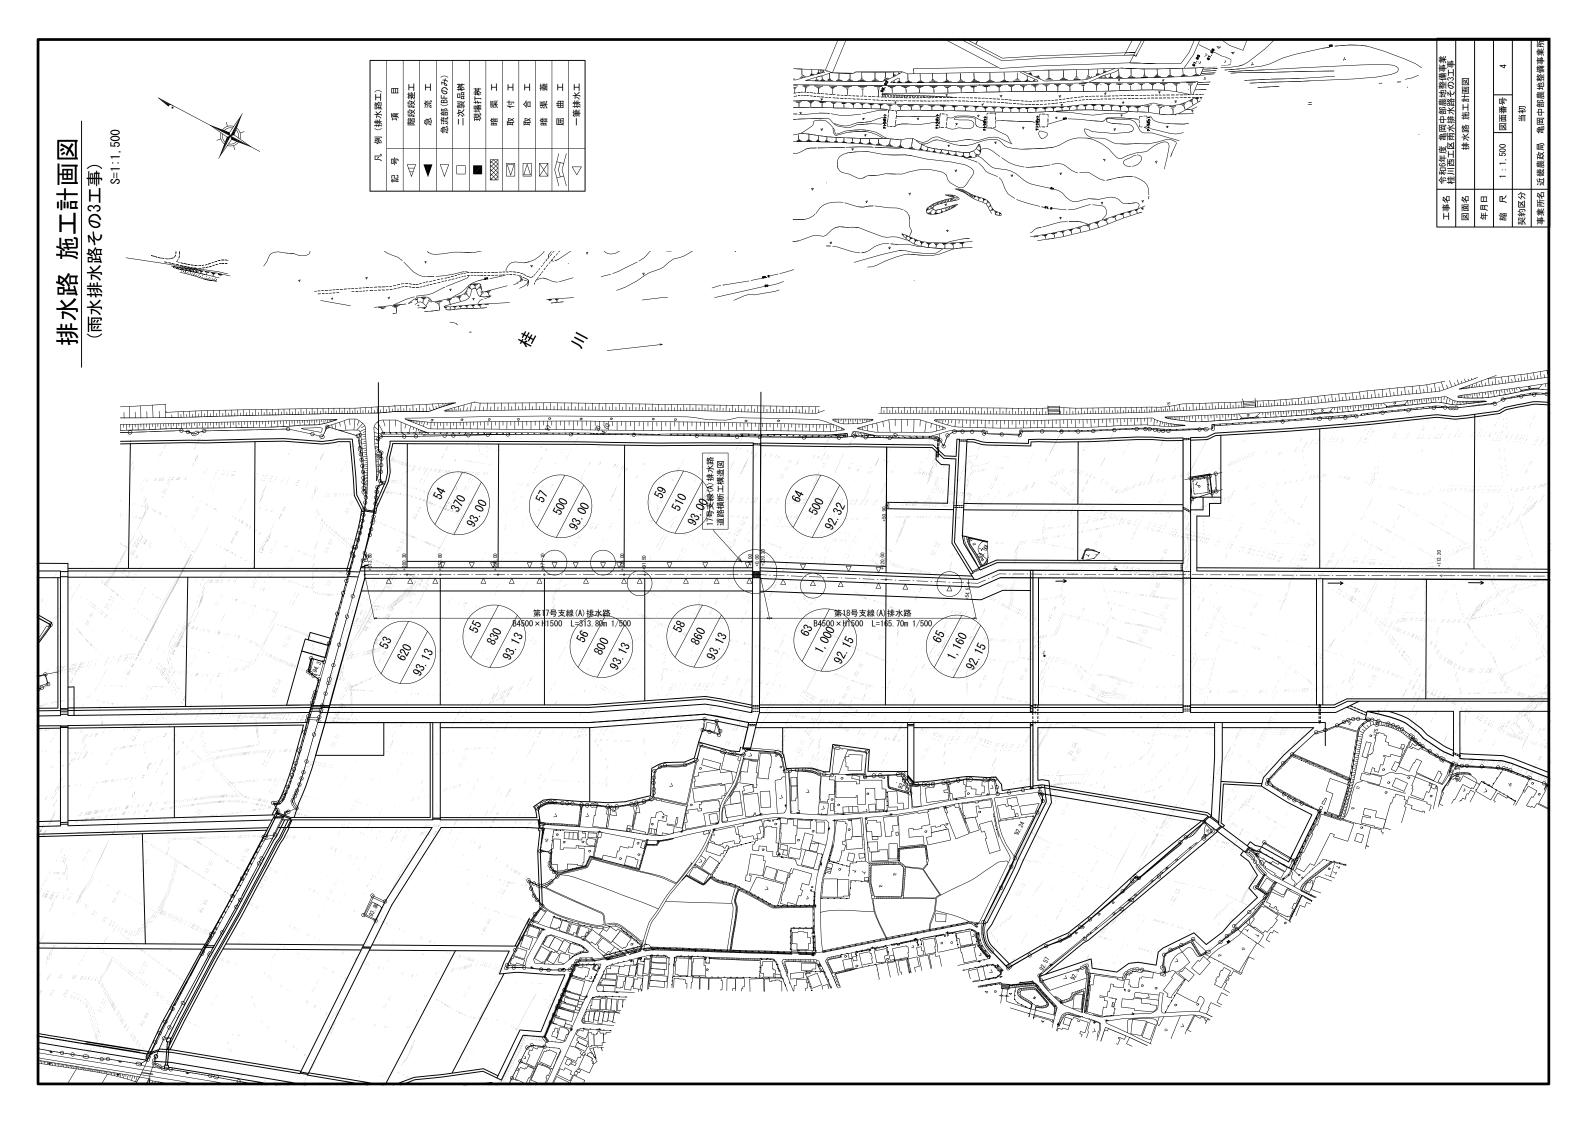

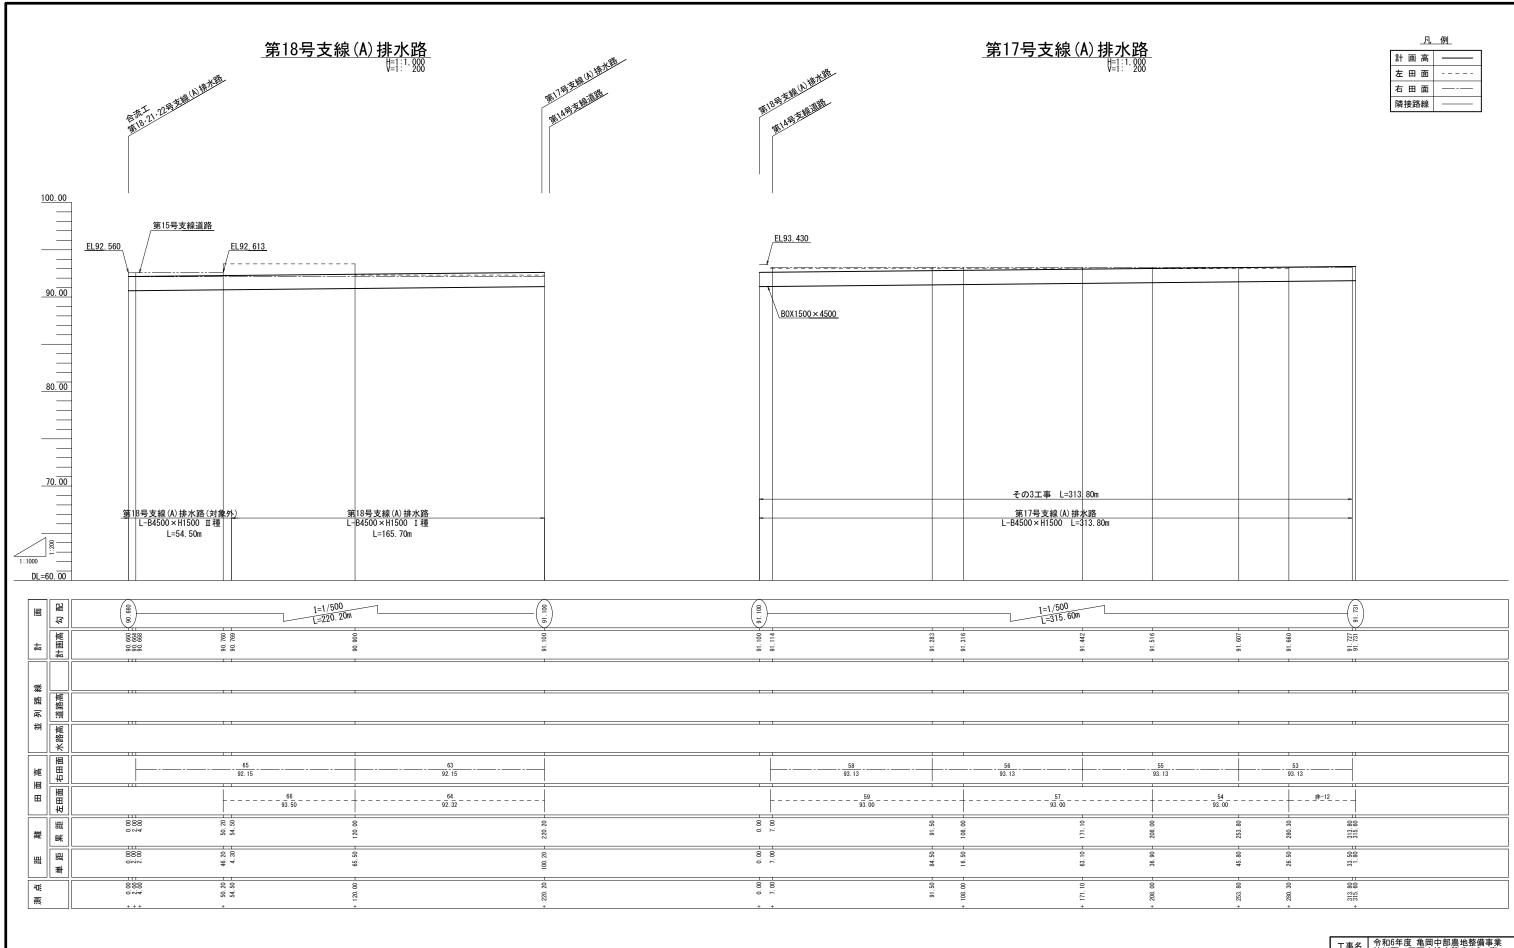


工事名 令和6年度 亀岡中部農地整備事業 桂川西工区雨水排水路その3工事					
図面名	第17·18号支線(A)排水路 縦断図				
年月日					
縮尺	H=1:1,000 V=1: 200	図面番号	5		
契約区分	当初				
事業所名	近畿農政局 亀岡中部農地整備事業所				

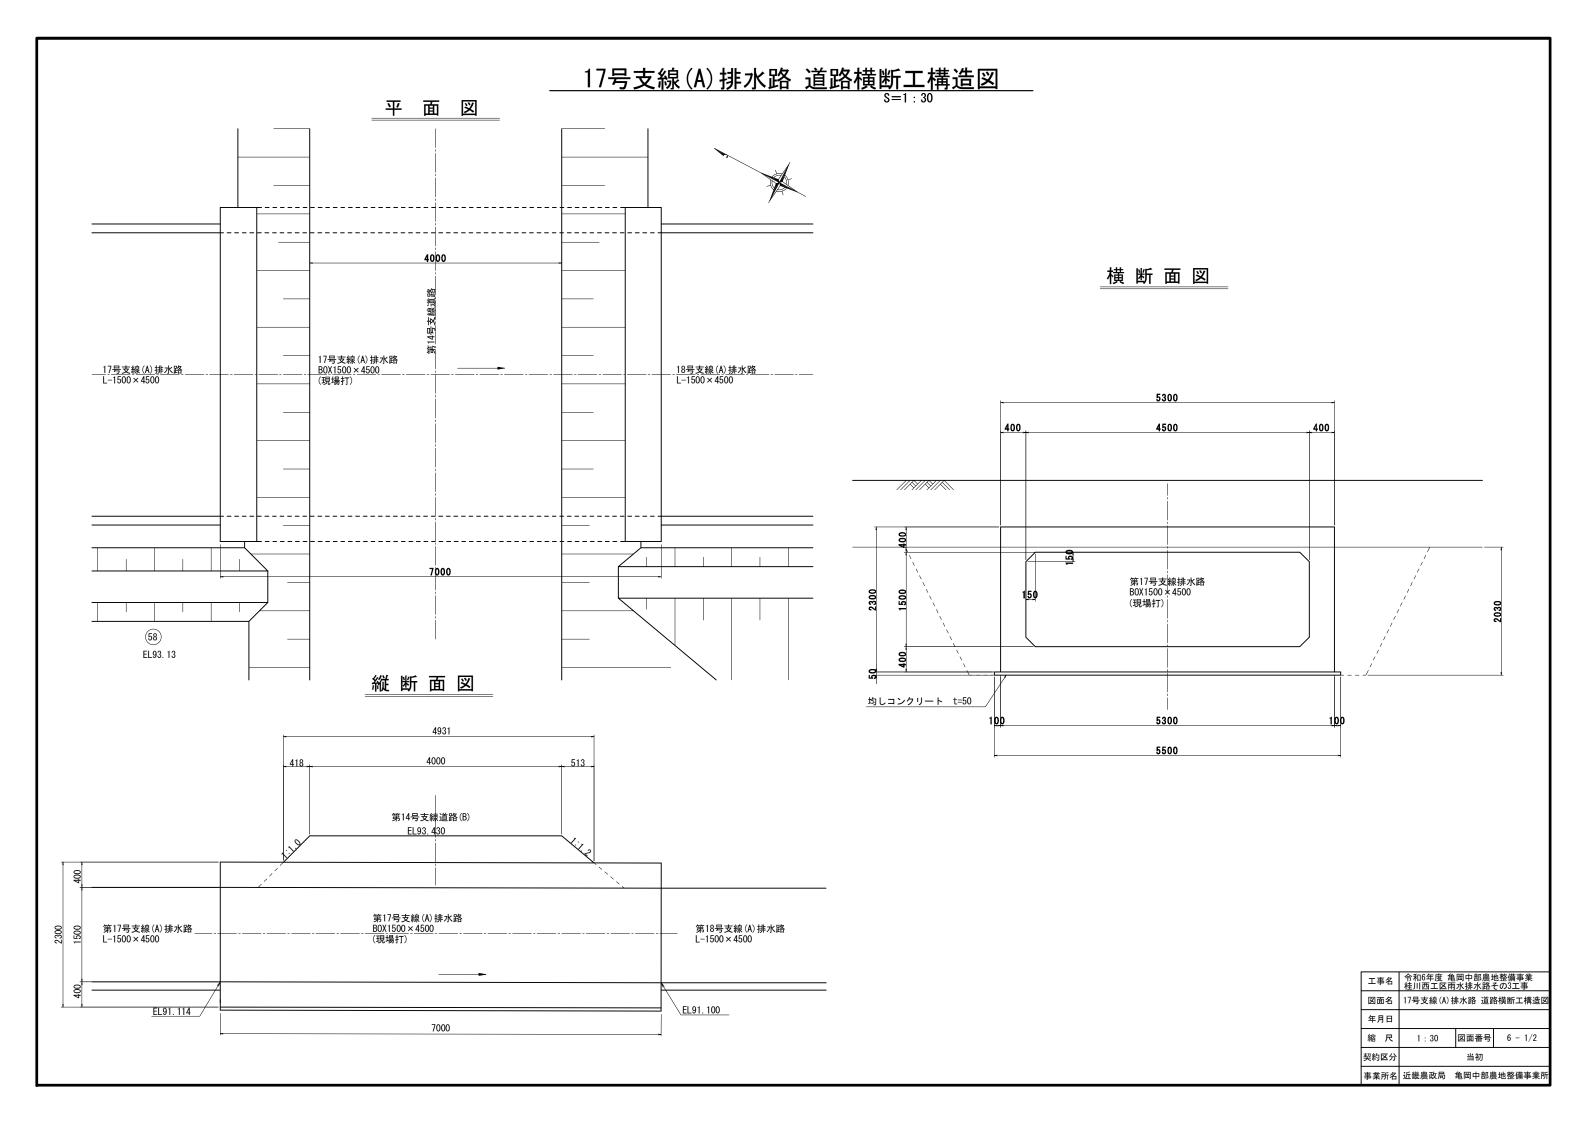

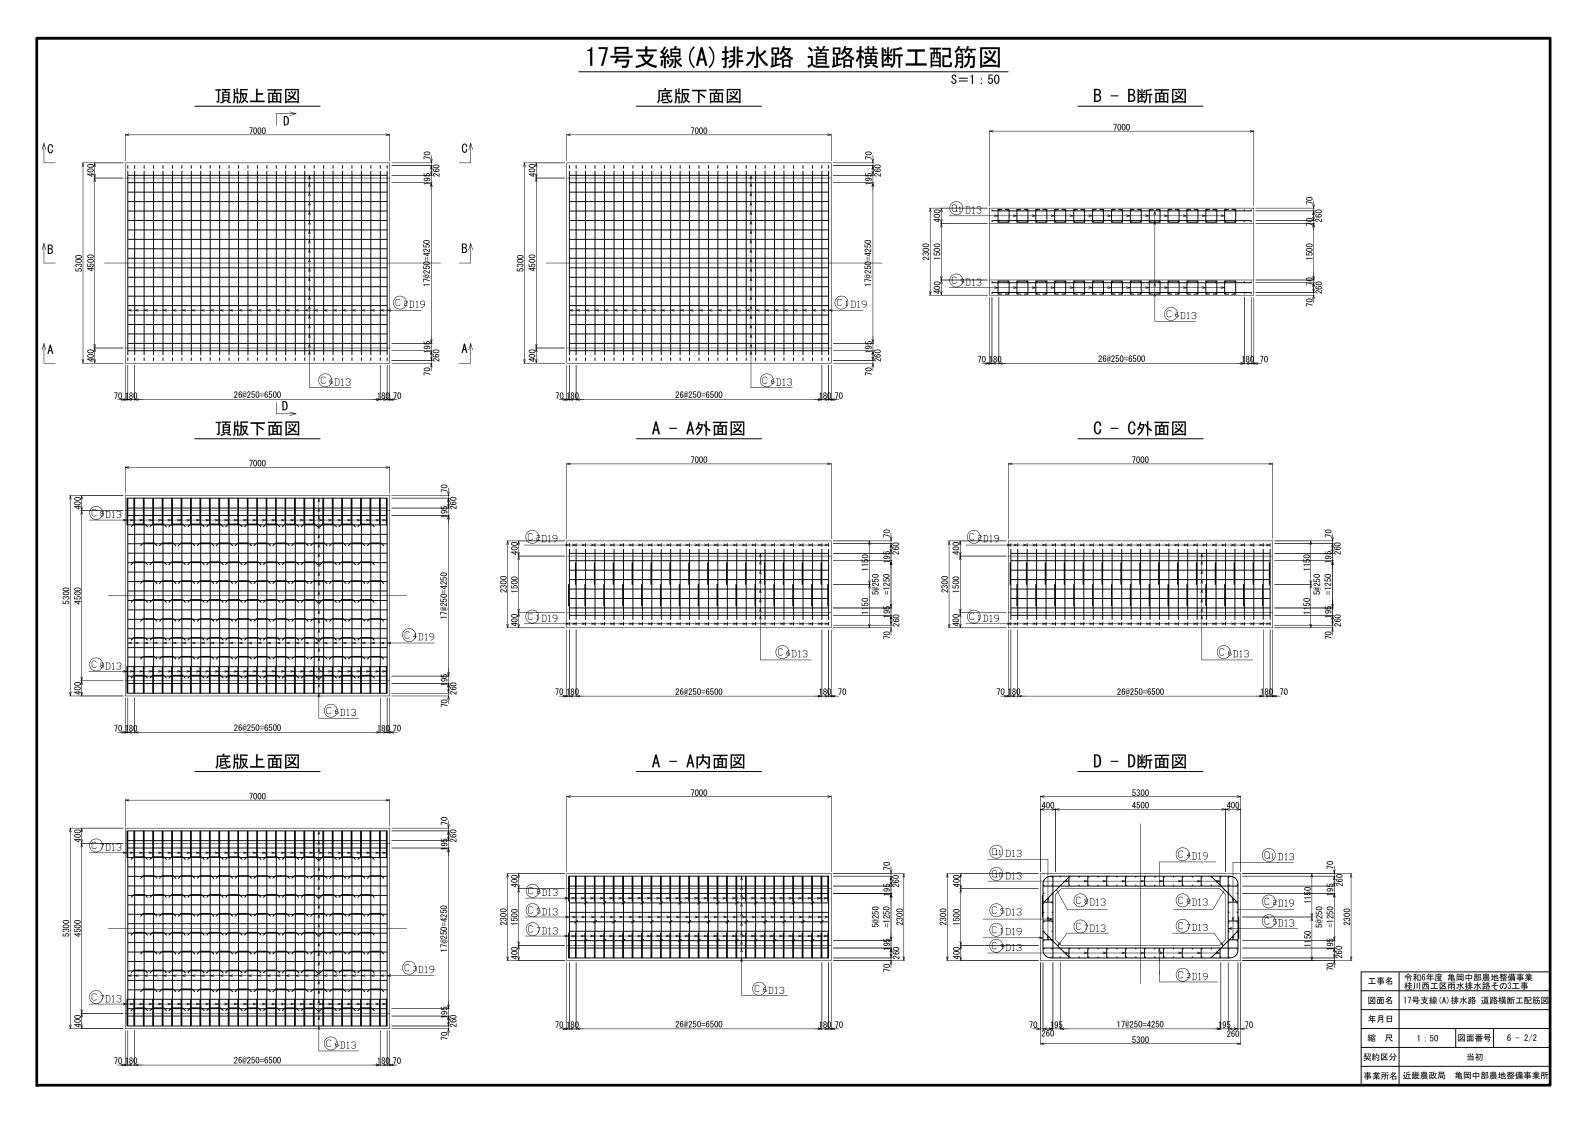



L型水路標準断面図 L形水路 B4500xH1500

A - A断面図 S=1:50

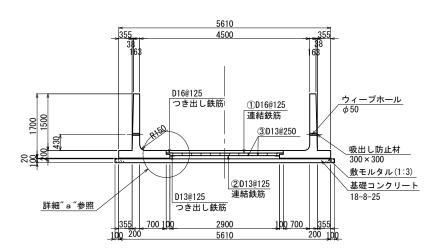

詳細" a"

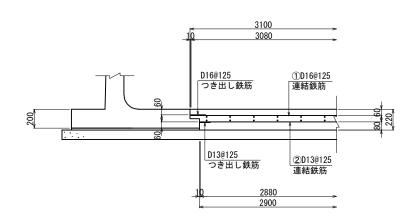


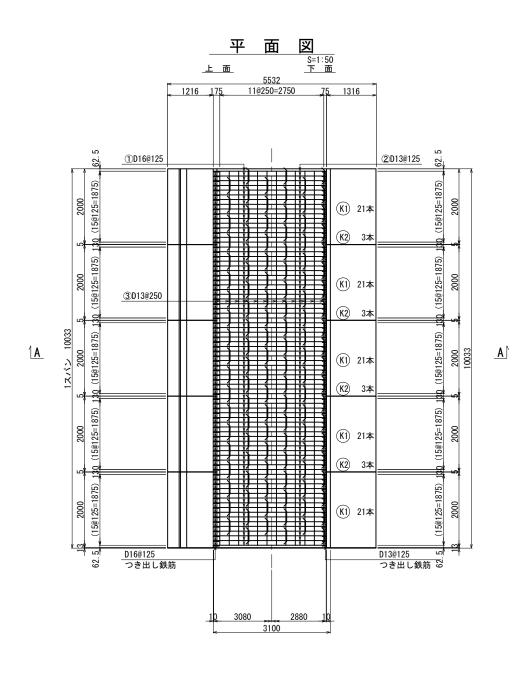

水路工鉄筋質量表 (参考)

記号	径	長 さ (mm)	本数 (本)	単位質量 (kg/m)	一本当り質量 (kg/本)	質 量 (kg)	摘要
1	D16	3080	80	1. 56	4. 805	384. 4	
2	D13	2880	80	0. 995	2. 866	229. 3	
3	D13	9900	24	0. 995	9. 851	236. 4	
K1	D13	780	105	0. 995	0. 776	81.5	C
K2	D13	790	12	0. 995	0. 786	9. 4	
	合 計 941.0 kg						
	合 計 D16 384.4 kg						
	D13 556.6 kg						
	総質量 941.0 kg						

(参考) <u>鉄筋加工図</u> _{S=1:50}

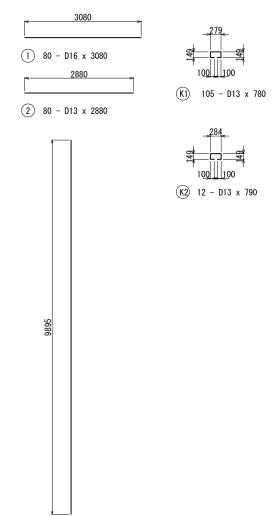


3 24 - D13 x 9900

- ※現場打ちコンクリートの鉄筋配置はL型水路の つき出し鉄筋に合わせて配置すること。
- ※底版接合鉄筋の主筋接手は、共通仕様書第5節 開渠工5-6-3 プレキャスト開渠工3(3)に示す 施工方法、溶接長とする。


^21-700						
工事名 令和6年度 亀岡中部農地整備事業 桂川西工区雨水排水路その3工事					也整備事業 その3工事	
図面名		L型水路標準断面図 L形水路 B4500xH1500				
年月	日日					
縮	尺	図	示	図面番号	7	
契約	区分	分 当初				
事業所名 近畿農政局 亀岡中部農地整備事業所						

L型水路目地部詳細図 L形水路 B4500xH1500

施工目地部断面図 s=1:50

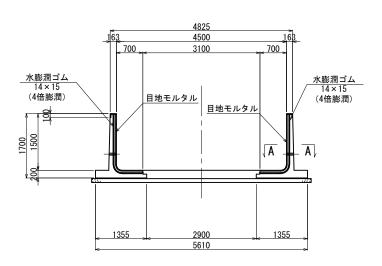


施工目地部 詳細図 A - A 断面図

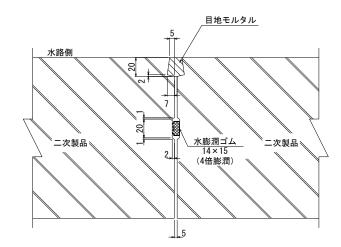


平 面 図 S=1:50 5510 150 1205 1205 150 10@250=2500 タウェルバー DIG-VP Ø 20 N=11 伸縮目地 施工目地 施工目地 施工目地 施工目地 C 伸縮目地 B C

伸縮目地部 詳細図

B - B 断面図 (L形水路とL形水路の伸縮目地部)

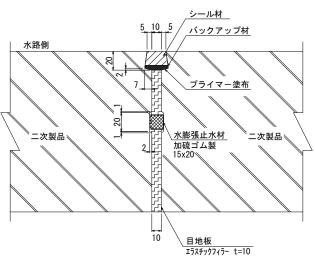

C - C 断面図

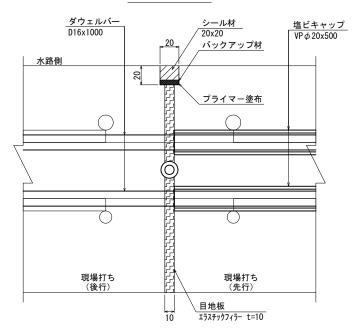

ΙĄ	事名	令和6年度 亀岡中部農地整備事業 桂川西工区雨水排水路その3工事				
図面名		L型水路目地部詳細図 L形水路 B4500xH1500				
年月日						
縮	尺	図	示	図面番号	8	
契約区分 当初						
事業	所名	近畿農	政局	亀岡中部農	農地整備事業所	

