

事 業 名	防災情報ネットワーク事業				
工事名	令和4年度防災情報ネットワー 「十津川紀の川地区」防災情報ネット「		·····································		
契約区分	当初		14 枚		
図面番号	図 面 名 称	枚 数	備考		
1	位置図	1			
2	システム構成図	1			
3	統合管理事務所 機器配置図	1			
4	大迫ダム管理所 機器配置図	1			
5	大迫ダム管理所 地震観測装置外観・内装図	1			
6	大迫ダム管理所 配線系統図	1			
7	大迫ダム管理所 配線図	2			
8	大迫ダム管理所 機器収納盤外形図 1				
9	山田ダム管理所 機器配置図	1			
10	山田ダム管理所 地震観測装置外観・内装図	1			
11	山田ダム管理所 配線系統図	1			
12	山田ダム管理所 配線図	1			
13	山田ダム管理所 機器収納盤外形図(参考図)	1	参考図		
計		14			

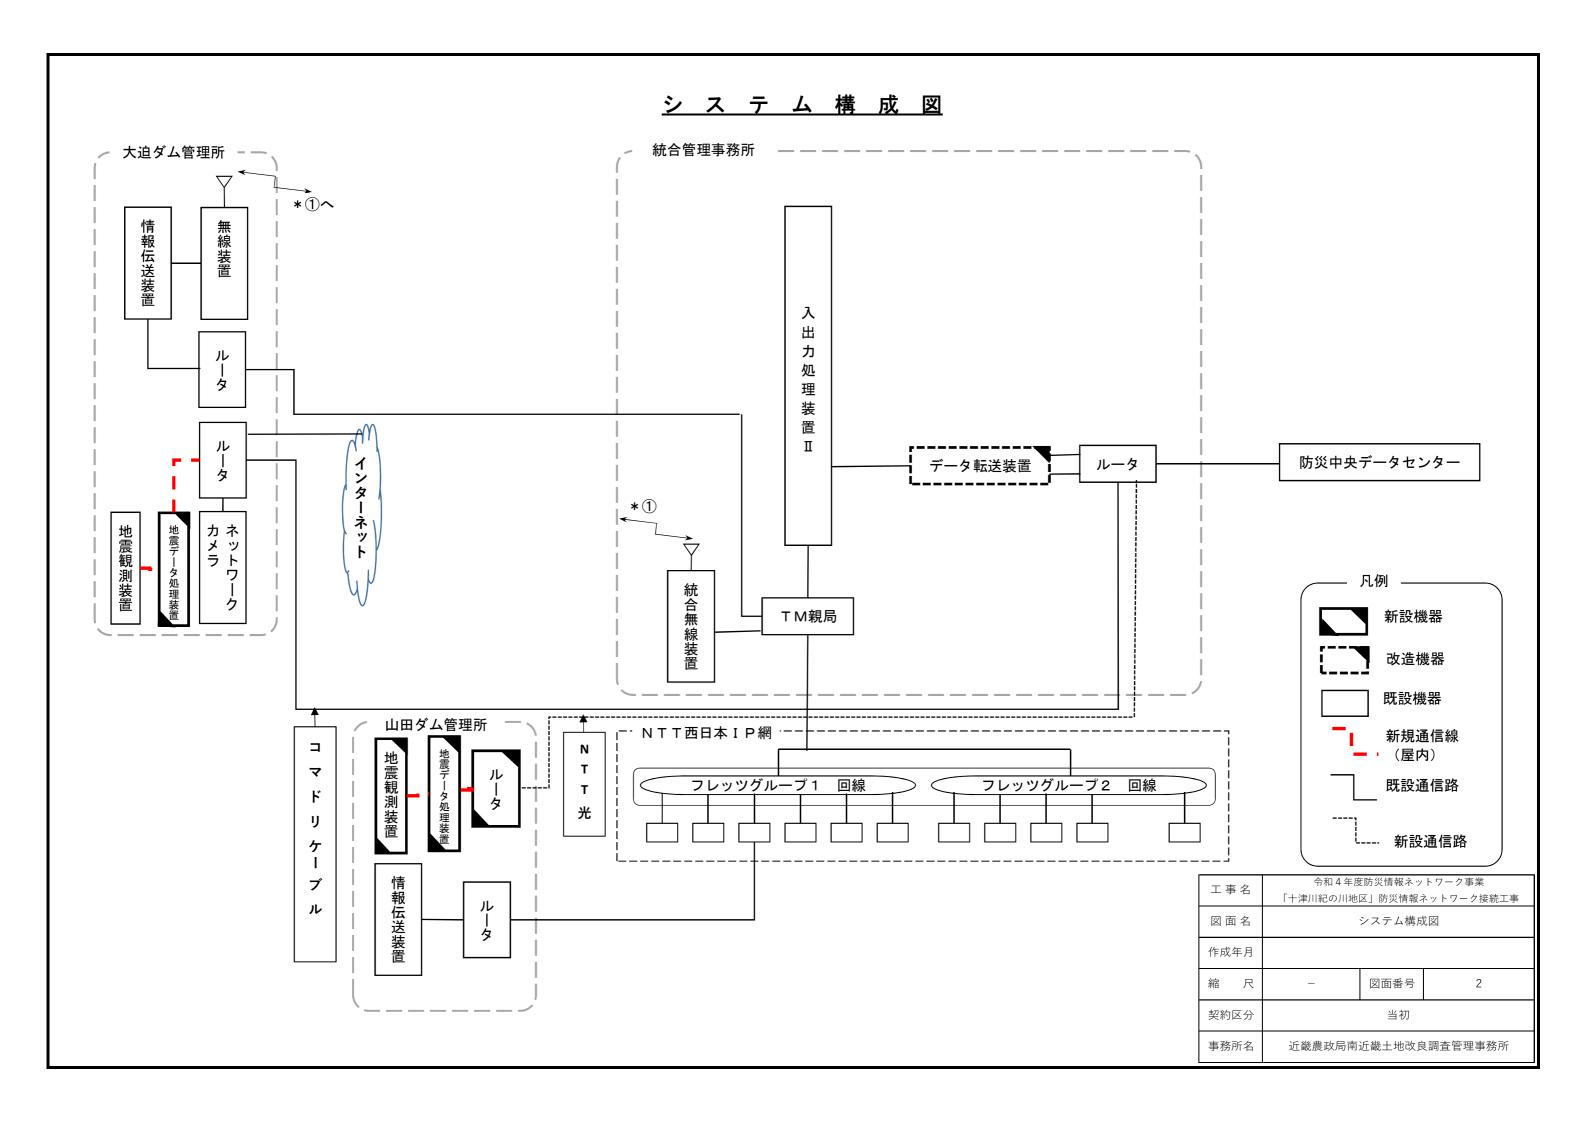



統合管理事務所 機器配置図

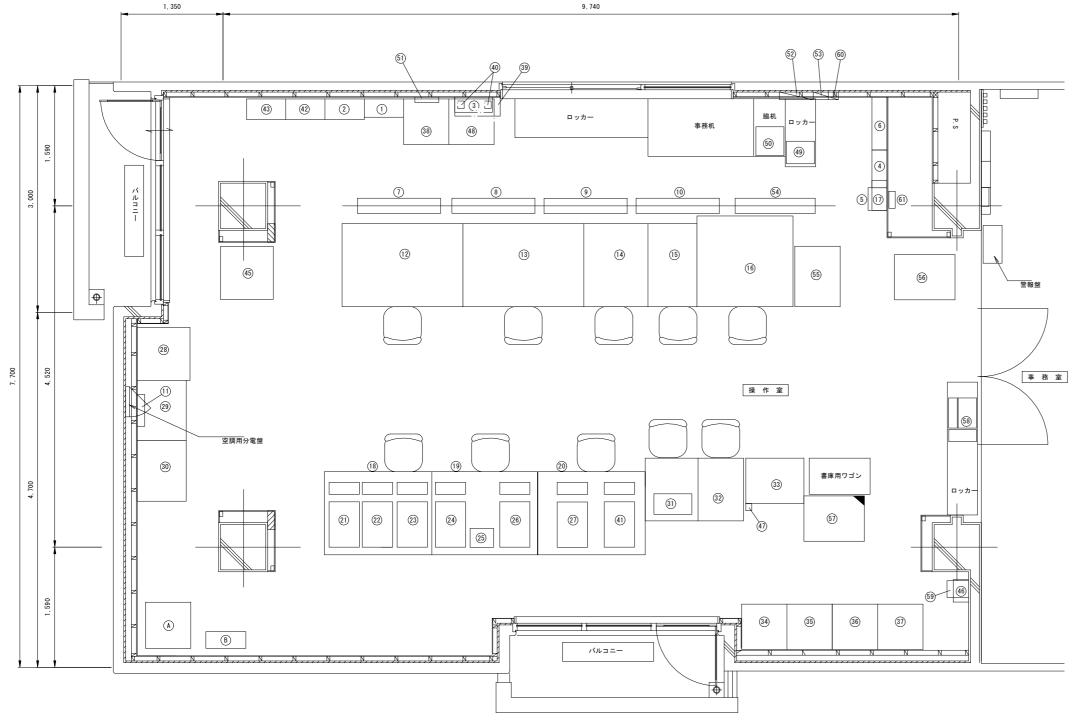


号	機器名称	寸法 (W*D*H)	備考
1) 新	充管用無線装置	260x 240x 2140x2	無線電話装置、付加装置
$\stackrel{\sim}{\sim}$	青報伝送装置 (親局)	520x 270x 2340	
$\stackrel{\sim}{\sim}$	3転灯制御盤	500x 200x 500	
$\stackrel{\sim}{\sim}$		600x 140x 1500	無停電系
\preceq		400x 140x 800	商用系
\simeq	電源用高速避雷器 (15kVA以上 1φ3W)	600x 160x 2600	阿州水
$\stackrel{\sim}{\leftarrow}$	7電盤	-	
$\stackrel{\sim}{\sim}$	大型液晶ディスプレイ(45型) No.1	1100x 100x 750	天吊り金具含む
$\stackrel{\sim}{\sim}$	大型液晶ディスプレイ(45型) No.2	1100x 100x 750	天吊り金具含む
(9) #	大型液晶ディスプレイ(45型) No.3	1100x 100x 750	天吊り金具含む
10 #	大型液晶ディスプレイ(45型) No.4	1100x 100x 750	天吊り金具含む
11 第	見時計装置	1100x 100x 750	電波修正機能付き
12 7	デート自動制御卓	1600x 1100x 1245	
13 🖺	監視操作卓1	1600x 1100x 1245	
(14) 🖺	這視操作卓2	850x 1100x 1245	
(15) CI	CTV操作卓	650x 1100x 1245	
(16) zh	K道ゲート監視操作盤	1270x 1200x 1245	
$\stackrel{\sim}{\sim}$	·····································		
$\stackrel{\sim}{\sim}$	享用卓1(パソコン用)	1425x 1100x 700	PC2台/卓
$\stackrel{\sim}{\sim}$	写用卓2 (パソコン用)	1400x 1100x 700	PC2台/卓
\simeq		1425x 1100x 700	
\sim	享用卓3 (パソコン用)	1.20% 1100% 700	PC2台/卓 東田点1 ピ I 田
\simeq	Aパソコン(表示記録端末装置2)	-	専用卓1 ゲート用
$\stackrel{\sim}{\sim}$	Aパソコン(表示記録端末装置1)		専用卓1 水管理用
(23) F	Aパソコン(表示記録端末装置)		専用卓1 アナウスメント記録
(24) F	Aパソコン(TM親局)		専用卓2
25 F	ortiGete 60E		専用卓2
26 F	Aパソコン(Webサーバー)		専用卓2
27 F	Aパソコン(データ処理装置)		専用卓3、UPS他
(28) S	ンリアルプリンタ	770x 600x 950	操作記録(下渕頭首工)
(29) S	レリアルプリンタ	770x 600x 950	操作記録(津風呂ダム)
\simeq	シリアルプリンタ	770x 600x 950	操作記録(大迫ダム)
$\stackrel{\sim}{\sim}$	方災無線	770x 830x 1200	JAN 1024 O 102 5 2 3
$\stackrel{\sim}{-}$	気象情報システム	600x 830x 1500	
$\stackrel{\sim}{\sim}$		770x 600x 950	マナウンフォントの個(少年期日)
$\stackrel{\sim}{\sim}$	シリアルアナウンスメント	600x 620x 2150	アナウンスメント記録(水管理用)
\simeq	デート自動制御装置Ⅱ		ゲート用
\simeq	デート自動制御装置 [600x 620x 2150	ゲート用
\sim	\出力処理装置Ⅱ	600x 620x 2050	DBサーバ他
(37) 🕏	机象観測装置	600x 600x 1450	
38) T	V画面作成装置 配信装置	600x 600x 1640	
39 ⊫	同軸避雷器-濾波器	600x 250x 500	統管用
(40) F	司軸避雷器		移動無線用(北系/南計2台)
(41) F	Aパソコン(統合管理端末装置)		専用卓3
(42) 有	「線警報装置	520x 270x 2340	
\simeq	·····································	520x 270x 2340	
(44)			
\simeq	アナウスメント記録用プリンタ	700x 700x 1300	カラーレーザープリンタ
$\stackrel{\sim}{\leftarrow}$	データ転送装置分電盤	1000 1000	
\simeq $-$			防災情報NW用
$\stackrel{\sim}{\sim}$	AN-シリアル変換器	600, 600, 1075	架下に設置
\simeq	V変調器	600x 600x 1045	
\simeq $-$	プリンター (Canon)	370x 300x 135	
$\stackrel{\sim}{\sim}$	プリンター (Canon)	370x 380x 140	
51) ≥	ミキシングフィルター(Yagi)	315x 70x 180	
52	順査計画課分電盤	450x 20x 900	
53 寿	奈良県防災無線分電盤	200x 20x 300	
54) x	大型液晶ディスプレイ(45型) No.5	1060x 20x 630	天吊り金具含む
55) 券	奈良県防災情報端末収容卓	600x 800x 1500	
Ă -	奈良県防災情報端末収容架	600x 800x 1400	(有線)
\simeq	データ転送装置	600x 800x 700	防災情報NW用 本工事施工対象
$\stackrel{\sim}{\sim}$	上岸監視カメラ用PC	1	
\sim		-	
$\stackrel{\sim}{\leftarrow}$	コール紙型長期巻記録計	220 20 20.2	
\simeq	家庭用電源分電盤	330x 30x 330	
(61) 31	长成端箱		
(A) 透	遠方監視制御装置(親局) (TM-S含む)		水道局用
<u>~</u>			



工事名	令和4年度防災情報ネットワーク事業 「十津川紀の川地区」防災情報ネットワーク接続工事		
図面名	統合管理事務所 機器配置図		
作成年月			
縮尺	S=1:25	図面番号	3
契約区分		当初	
事務所名	近畿農政局南近	能土地改良	調査管理事務所


大迫ダム管理所 機器配置図

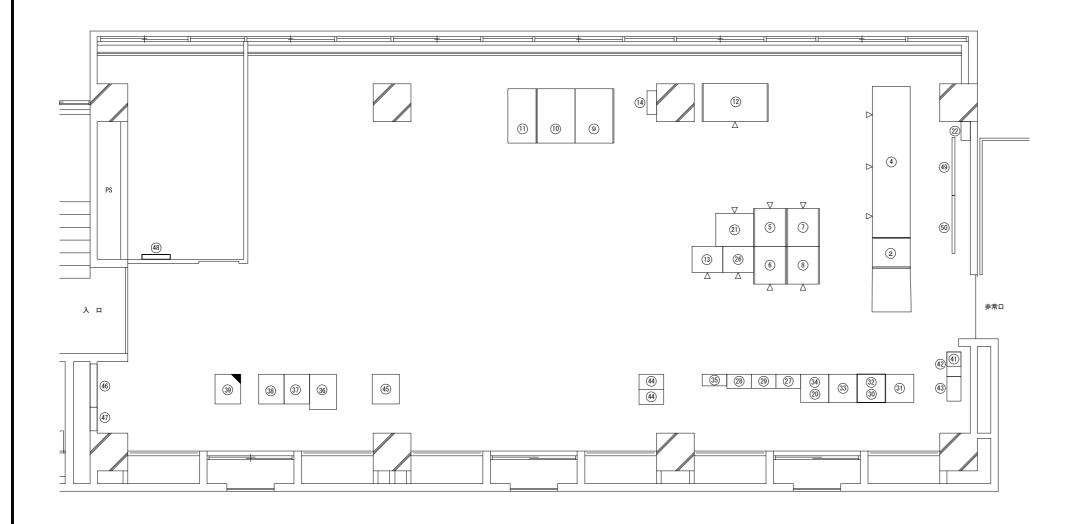

幾 器	一 覧 表		
番号	機器名称	寸法(W×D×H)	備考
1			
2	CCTV操作卓	650×1150× 850	
3			
4	ゲート遠隔操作卓	3200 × 800 × 1300	
(5)	データ処理装置[600 × 612 × 2000	
6	データ処理装置II	600 × 612 × 2000	
1	表示制御装置	800 × 800 × 700	
8	流入量予測装置	1250×1150× 850	
9	予備電源監視卓	800 × 1150 × 1150	
10	受電監視卓	825 × 1150 × 1150	
11)	テレメータ操作卓	625 × 1150 × 1150	
12)	放流警報操作卓	1225 × 1150 × 1150	
13)	プリンタ (放流警報用)	770× 600× 950	
14)	サイレン制御盤	500 × 200 × 800	
15)			
16)			
17)			
18			
19			
20	雨量計データロガー (CCTV制御装置に内装)	222× 198× 336	
21)	マイコス	800 × 700 × 830	
22)	電流取込盤(洪水吐設備)	400 × 200 × 400	
23)			
24)			
25)			
26)	プリンタ(ダム諸量用)	545× 651× 897	
27)	有線観測警報装置	520 × 300 × 2350	
28)	テレメータ監視装置	520 × 300 × 2350	
29)	放流警報制御監視装置	520 × 300 × 2350	
30)	電話応答装置(入出力処理装置IIに内装)	600× 600× 200	
31)	入出力処理装置[600 × 600 × 2050	
32)	入出力処理装置!!(電話応答装置含む)	600 × 600 × 2050	
33)	光ケーブル接続盤・中継端子盤	600 × 600 × 2050	
34)	CCTV制御装置	600 × 600 × 2050	
35)	情報伝送装置	520 × 250 × 2350	
36)	気象観測装置	570 × 750 × 1752	
(37)	漏水記錄装置	540 × 630 × 1915	1
(38)	ダムたわみ記録装置及び埋設計器観測装置	850 × 480 × 1963	
(39)	地震観測装置	610× 400× 825	本工事施工対象
(40)			1 2 2 2 2 2 2 2 2 2 2 2 2 2 2 2 2 2 2 2
<u>(41)</u>	大迫発電所警報表示盤	300 × 300 × 250	
(42)	小容量CDT送受信装置(大迫P/S向)	520 × 300 × 1405	
(43)	通信用保安装置	520 × 300 × 1405	<u> </u>
(44)	テレメータ観測装置(大滝ダム向)	520 × 320 × 1200	+
(45)	計器盤(下流水位用無線式水位計)	570 × 630 × 1220	
(46)	機器用分電盤(停電系、無停電系)	壁埋込み	
(47)	電灯分電盤/電話端子盤	壁埋込み	+
(48)	警報表示盤	600 × 100 × 400	+
(49)	大型表示装置	1230 × 60 × 700	+
(50)	大型表示装置	1230 × 60 × 700	+
90	八王女小衣里	1230 × 00 × 700	

					1
例	工事名	令和4年度防災情報 「十津川紀の川地区		業 ットワーク接続工事	
	図面名	大迫ダム	管理所 機器	配置図	
既設機器	作成年月				
本工事対象機器	縮尺	-	図面番号	4	
	契約区分		当初		
	事務所名	近畿農政局南近畿	土地改良調査	£管理事務所	ı


大迫ダム管理所 地震観測装置外観・内装図

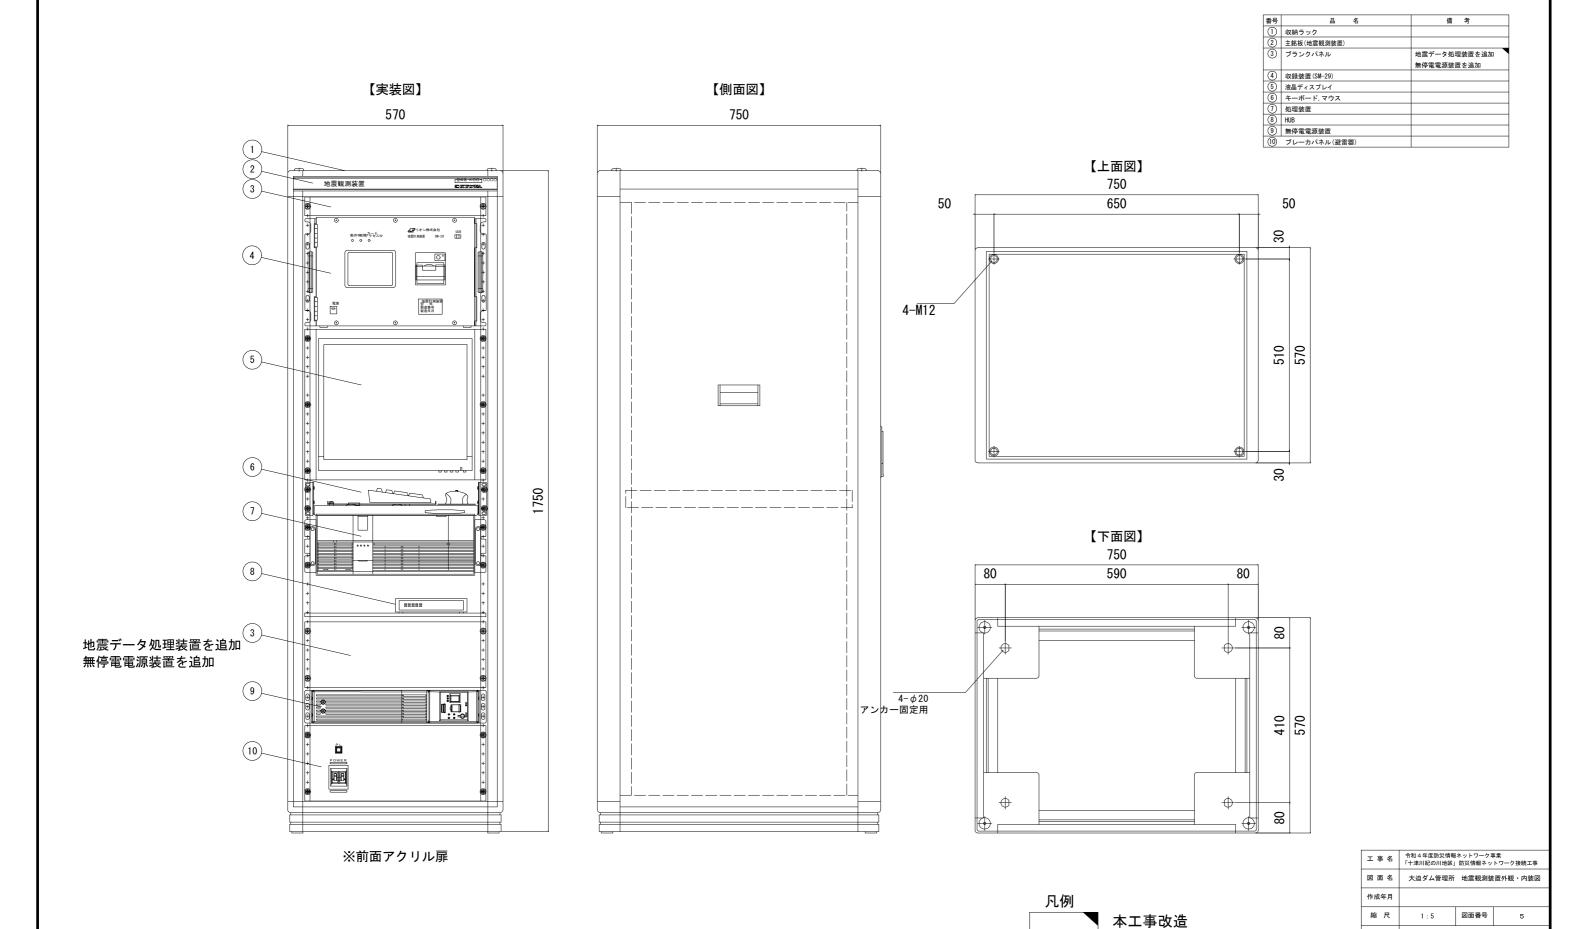

契約区分事業所名

近畿農政局南近畿土地改良調査管理事務所

大迫ダム管理所 配線系統図

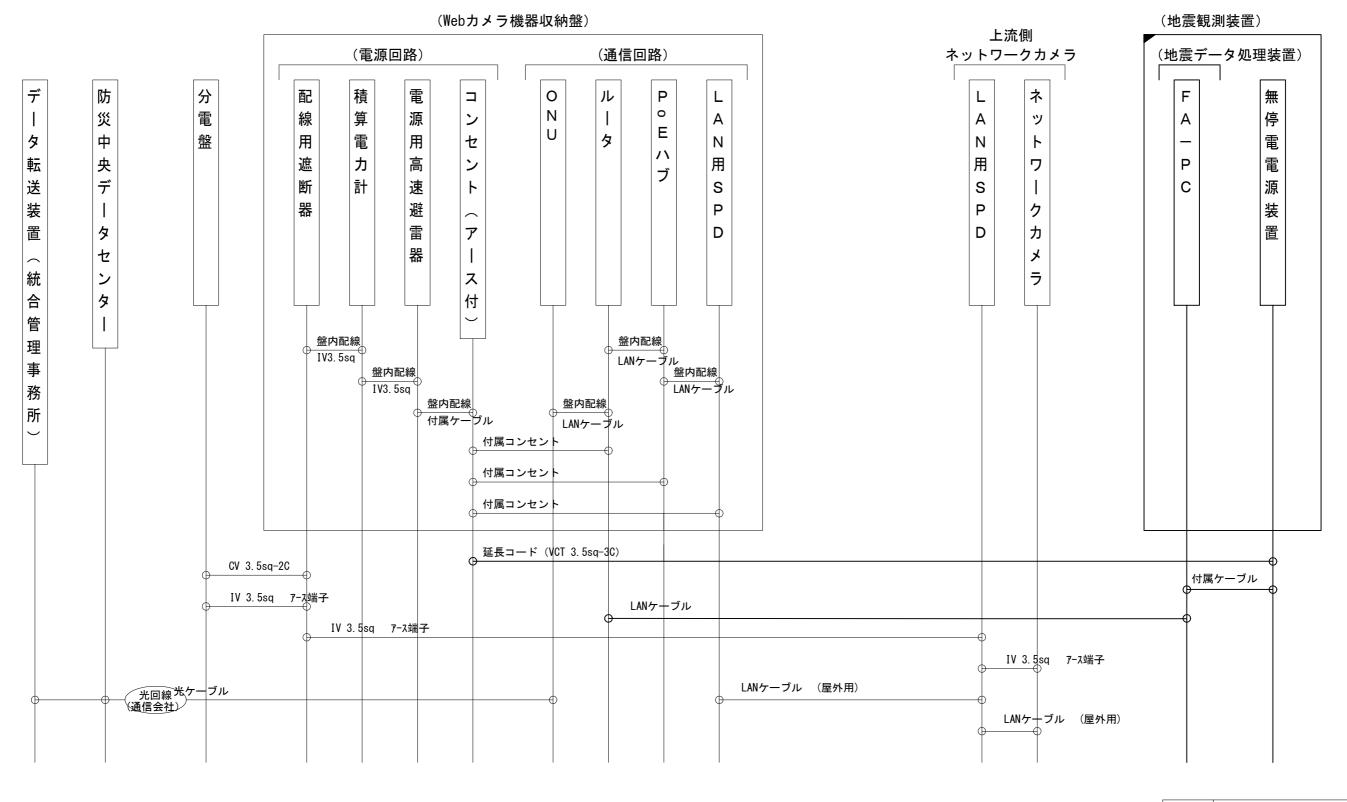


工事	名	令和4年度防災情報ネットワーク事業 「十津川紀の川地区」防災情報ネットワーク接続工事		
図面	名	大迫ダム智	管理所 配約	泉系統図
作成年	月			
縮	尺		図面番号	6
契約区	∑分		当初	
事務所	名	近畿農政局南近畿		周査管理事務所

注) 1. | 部は、本工事で改造する既設機器を示す。

大迫ダム管理所 配線図(1/2)


: 本工事対象機器

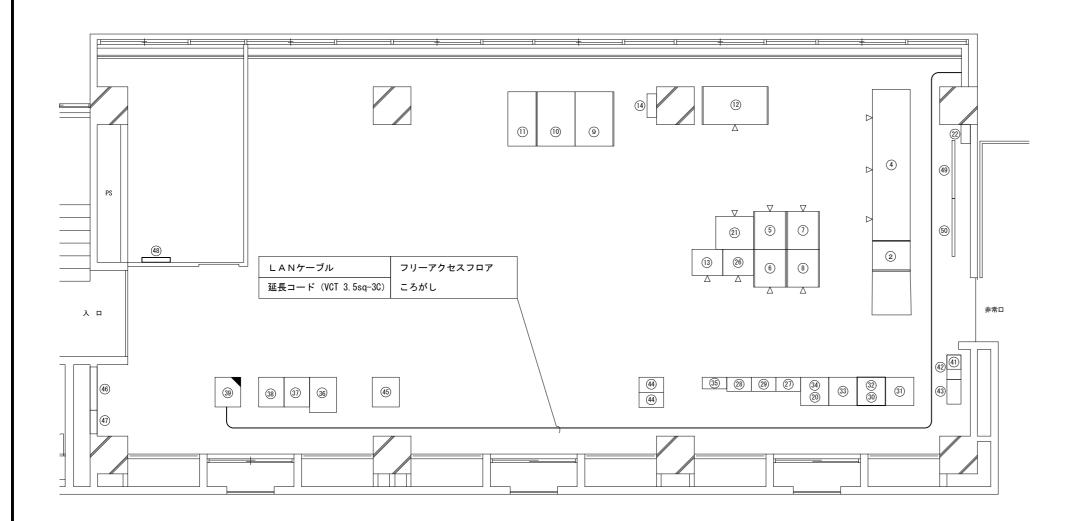

機器	一 覧 表		
番号	機器名称	寸法(W×D×H)	備考
1			
2	CCTV操作卓	650×1150× 850	
3			
4	ゲート遠隔操作卓	3200 × 800 × 1300	
(5)	データ処理装置[600 × 612 × 2000	
6	データ処理装置II	600 × 612 × 2000	
7	表示制御装置	800 × 800 × 700	
8	流入量予測装置	1250×1150× 850	
9	予備電源監視卓	800 × 1150 × 1150	
10	受電監視卓	825 × 1150 × 1150	
(1)	テレメータ操作卓	625 × 1150 × 1150	
(12)	放流警報操作卓	1225 × 1150 × 1150	
(13)	プリンタ(放流警報用)	770× 600× 950	
(14)	サイレン制御盤	500 × 200 × 800	
(15)			
(16)			
(17)			
(18)			
(19)			
20)	雨量計データロガー (CCTV制御装置に内装)	222× 198× 336	
(21)	マイコス	800 × 700 × 830	
22	電流取込盤(洪水吐設備)	400 × 200 × 400	
23			
24)			
25)			
26	プリンタ (ダム諸量用)	545 × 651 × 897	
27)	有線観測警報装置	520 × 300 × 2350	
(28)	テレメータ監視装置	520 × 300 × 2350	
29	放流警報制御監視装置	520 × 300 × 2350	
30	電話応答装置(入出力処理装置IIに内装)	600 × 600 × 200	
(31)	入出力処理装置[600 × 600 × 2050 600 × 600 × 2050	
(32)	入出力処理装置 II (電話応答装置含む) 光ケーブル接続盤・中継端子盤	600 × 600 × 2050	
(34)	CCTV制御装置	600 × 600 × 2050	
(35)	情報伝送装置	520 × 250 × 2350	
(36)	50 象観測装置	570 × 750 × 1752	
(37)	漏水記錄装置	540 × 630 × 1915	
(38)	ダムたわみ記録装置及び埋設計器観測装置	850 × 480 × 1963	
(39)	地震観測装置	610 × 400 × 825	本工事施工対象
(40)	- Drawn specim		
(41)	大迫発電所警報表示盤	300 × 300 × 250	
(42)	小容量CDT送受信装置 (大迫P/S向)	520 × 300 × 1405	
(43)	通信用保安装置	520 × 300 × 1405	
(44)	テレメータ観測装置(大滝ダム向)	520 × 320 × 1200	
(45)	計器盤(下流水位用無線式水位計)	570 × 630 × 1220	
(46)	機器用分電盤(停電系、無停電系)	壁埋込み	
(47)	電灯分電盤/電話端子盤	壁埋込み	
(48)	警報表示盤	600× 100× 400	
(49)	大型表示装置	1230× 60× 700	
(50)	大型表示装置	1230× 60× 700	
	***		1

工事名	令和4年度防災情報 「十津川紀の川地区		「業 ットワーク接続工事
図面名	大迫ダム管理所 配線図 (1/2)		
作成年月			
縮尺	-	図面番号	7 -1/2
契約区分		当初	
事務所名	近畿農政局南近畿	选土地改良調	查管理事務所

大迫ダム管理所 配線図 (2/2)

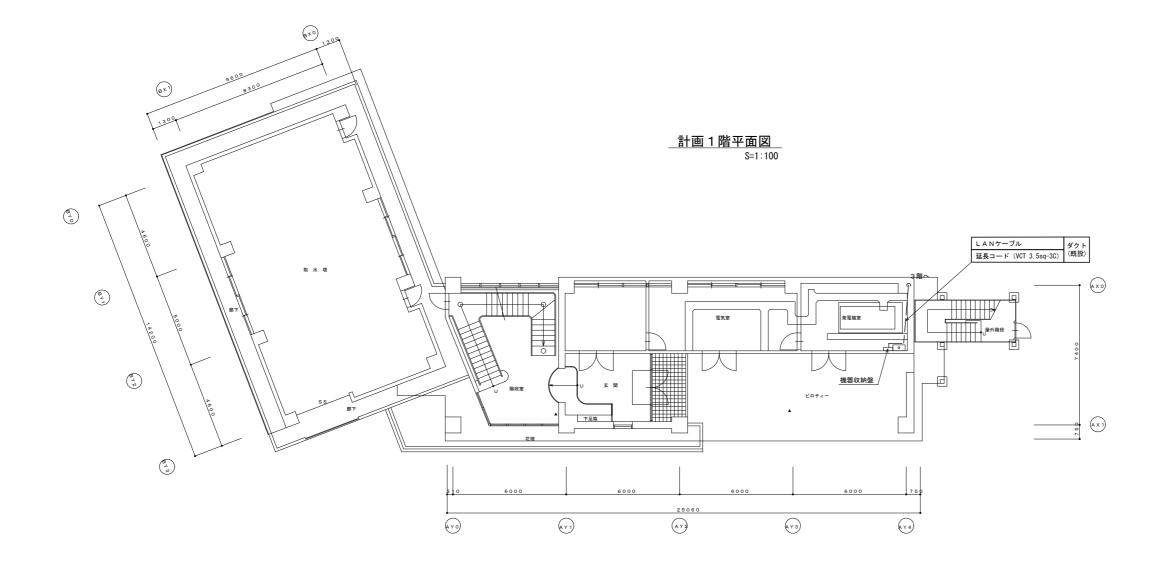




凡例	
	ピット配約
	露出配線
	地中配線


工事名	令和4年度防災情報ネットワーク事業 「十津川紀の川地区」防災情報ネットワーク接続工事			
図面名	大迫ダム管理所 配線図 (2/2)			
作成年月				
縮尺	S=1:100	図面番号	7 -2/2	
契約区分		当初		
事務所名	近畿農政局南近	畿土地改良	調査管理事務所	


大迫ダム管理所 機器収納盤外形図

外 径 図

機器配置図

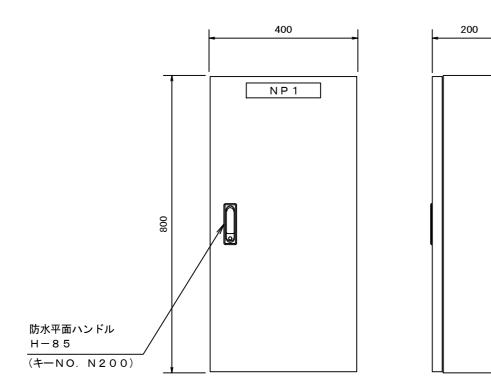

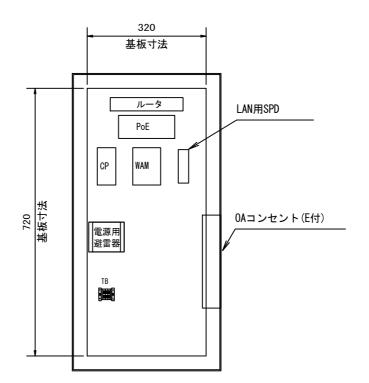

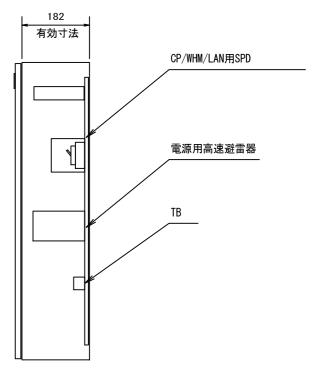

ネームプレート


Νο	記入文字	寸 法
NP1	Webカメラ機器収納盤	200×40
NP2		

:	キャビ	ネット仕様
形式	鋼板製屋	内閉鎖カベ掛形
ボデー	鋼板	t1.6
ドア	鋼板	t1.6
基板	鋼板	t2. 3
3	塗装	色 仕 様
外面	標準色	ライトベージュ(5 Y 7 / 1)
内面	標準色	ライトベージュ(5 Y 7 / 1)

工事名	令和4年度防災情報ネットワーク事業 「十津川紀の川地区」防災情報ネットワーク接続工事		
図面名	大迫ダム管理所 機器収納盤外形図		
作成年月			
縮尺		図面番号	8
契約区分	当初		
事務所名	近畿農政局 南近畿土地改良調査管理事務所		

山田ダム管理所 機器配置図 管理室照明分電盤 堤頂照明制御盤 アクセスフロア サイレン・回転灯制御盤 下渕統管TM局装置 入出力処理装置I 入出力処理装置 [(遠方手動操作装置) 入出力処理装置II 放流警報装置 1000 気象情報収集用端末装置 操作表示装置 : 既存機器 データ処理装置 (2台) : 本工事対象機器(更新、改造) 既設分電盤 : 本工事対象機器 (新設) エ 事 名 令和4年度防災情報ネットワーク事業 「十津川紀の川地区」防災情報ネットワーク接続工事 機器収納盤(新設) 山田ダム管理所 機器配置図 作成年月 データ表示警報盤 図面番号 契約区分 当初 堤体観測装置・地震観測装置 水位計盤 事務所名 近畿農政局南近畿土地改良調査管理事務所

山田ダム管理所 地震観測装置外観・内装図

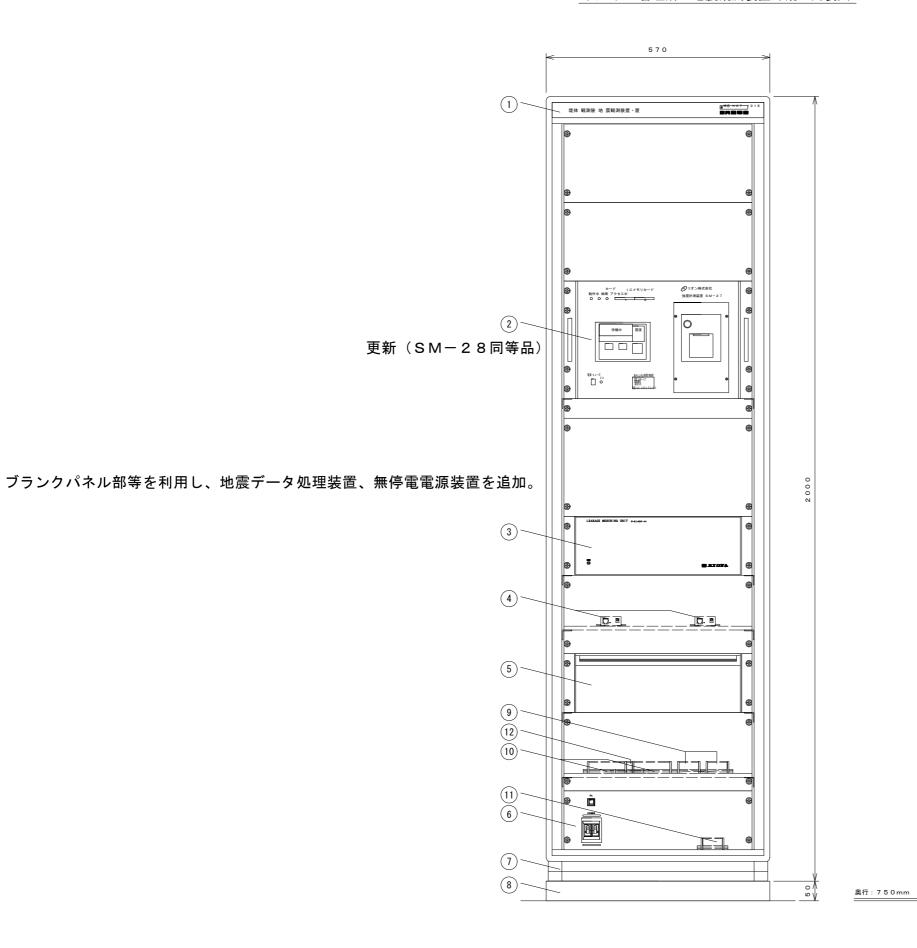


番号	品 名	備考
1	主銘板	
2	強震計測装置 (SM-27)	更新 (SM-28同等品)
3	漏水量測定ユニット (C-0140С-23)	
4	IF/ 変換器 (NPort 5110)	
5	補用品収納庫	
6	ブレーカパネル	
7	収納ラック (FDC-2000-750)	
8	ラックベース	
9	信号入力中継端子台(P :) 地震×211	
10	信号入力中継端子台 (P : × 2 5 漏水)	
(1)	電源入力端子台 (6 P)	
(12)	接点出力中継端子台 (8 P:地震接点)	
		ブランクパネル部等を利用し、地震データ処理装置及び 無停電電源装置を追加。

凡例 本工事対象

ΙĄ	8 名	令和4年度防災情報 「十津川紀の川地区」		- 715
図	5 名	山田ダム管理所	地震観測装	置外観・内装図
作成	年月			
縮	尺	NON	図面番号	10
契約	区分		当初	
事務所名		近畿農政局南近畿土地改良調査管理事務所		

山田ダム管理所 配線系統図

NONSCALE

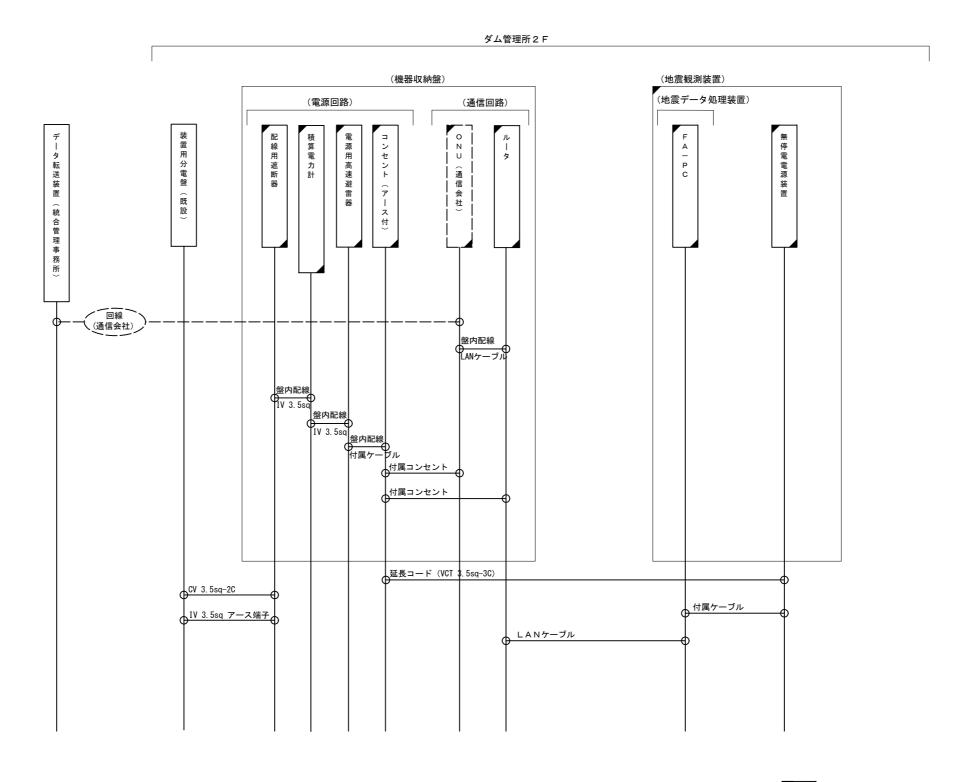



工事名	令和4年度防災情報ネットワーク事業 「十津川紀の川地区」防災情報ネットワーク接続工事		
図面名	山田ダム管理所 配線系統図		
作成年月			
縮尺	NONSCALE	図面番号	11
契約区分	当初		
事務所名	近畿農政局南近畿土地改良調査管理事務所		


山田ダム管理所 配線図 管理室照明分電盤 堤頂照明制御盤 アクセスフロア サイレン・回転灯制御盤 下渕統管TM局装置 入出力処理装置I 入出力処理装置 [(遠方手動操作装置) 入出力処理装置[[放流警報装置 プリンタ 1000 気象情報収集用端末装置 操作表示装置 IV 3.5sq フリーアクセスフロア CV 3.5sq-2C ころがし 凡 例 椅子 : 既存機器 | LANケーブル | フリーアクセスフロア | 延長コード (VCT 3.5sq-3C) | ころがし | ※機器収納盤の立ち上がりはメタルモールB型 データ処理装置 (2台) : 本工事対象機器(更新、改造) 既設分電盤 : 本工事対象機器 (新設) エ 事 名 令和4年度防災情報ネットワーク事業 「十津川紀の川地区」防災情報ネットワーク接続工事 機器収納盤(新設) 図面名 山田ダム管理所 配線図 作成年月 データ表示警報盤 図面番号 契約区分 当初 堤体観測装置・地震観測装置 水位計盤 事務所名 近畿農政局南近畿土地改良調査管理事務所


山田ダム管理所 機器収納盤外形図(参考図)


機器収納盤

外 形 図

機器配置図

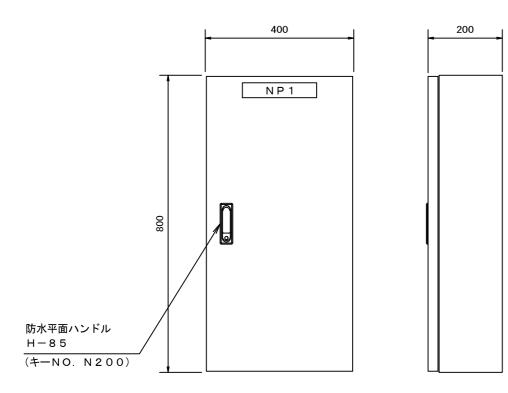

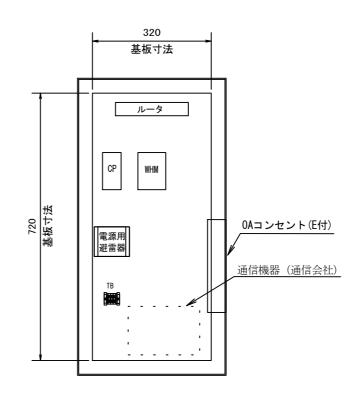

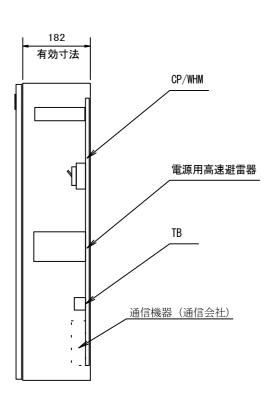

ネームプレート

Νο	記入文字	寸 法
NP1	防災NW機器収納盤	200×40
NP2		

-	キャヒ	ジネット仕様		
形式	鋼板製屋	内閉鎖カベ掛形		
ボデー	鋼板	t1.6		
ドア	鋼板	t1.6		
基板	鋼板	t2. 3		
3	塗 装 色 仕 様			
外面	標準色	ライトベージュ(5 Y 7/1)		
内面	標準色	ライトベージュ(5 Y 7/1)		

工事名	令和4年度防災情報ネットワーク事業 「十津川紀の川地区」防災情報ネットワーク接続工事		
図面名	山田ダム管理所 機器収納盤外形図 (参考図)		
作成年月			
縮尺		図面番号	13
契約区分	当初		
事務所名	近畿農政局南近畿土地改良調査管理事務所		