


事業名	十 津 川 紀 の 川 直	轄 管 理	事 業
工事名	令和6年度 十津川紀の)	直轄管理事業	
T 7 11	統合管理所水管理設	:備更新工事	
契 約	当初		26 枚
図面番号	図 面 名 称	枚数	備考
1	対象施設位置図	1	
2	統合管理所水管理設備 システム構成図(1/2)	1	
3	統合管理所水管理設備 システム構成図(2/2)	1	
4	統合管理所 敷地平面配置図	1	
5	統合管理所 2階旧操作室 機器配置図(撤去)	1	
6	統合管理所 1階発電機室・2階電気室機器配置図 (撤去)	1	
7	統合管理所 配線系統図(信号線)(撤去)	1	
8	統合管理所 2階旧操作室 ケーブル配線図 (信号線) (撤去)	1	
9	統合管理所 配線系統図(電源線)(撤去)	1	
1 0	統合管理所 2階旧操作室 ケーブル配線図 (電源線) (撤去)	1	
1 1	統合管理所 2階旧操作室 ケーブル配線図(信号・電源線)(撤去)	1	
1 2	統合管理所 屋上・鉄塔機器配置図	1	
1 3	統合管理所 2階新操作室機器配置図 (移設・更新)	1	
1 4	統合管理所 配線系統図(信号線)(更新)	1	
1 5	統合管理所 配線系統図(電源線)(更新)	1	
1 6	統合管理所 2階新操作室 ケーブル配線図 (信号線) (更新)	1	
1 7	統合管理所 1啓発電機室・2啓電気室 ケーブル配線図(信号線)(更新)	1	
1 8	統合管理所 2階新操作室 2階平面ケーブル配線図(信号線) (更新)	1	
1 9	統合管理所 屋上・鉄塔ケーブル配線図 (更新)	1	
2 0	統合管理所 2階新操作室 ケーブル配線図 (電源系) (更新)	1	
2 1	統合管理所 1階発電機室・2階電気室 ケーブル配線図 (電源線) (更新)	1	
2 2	統合管理所 2階新操作室ケーブル配線図(電源線) (更新)	1	
2 3	机・操作卓下部固定金物設置図 (参考図)	1	
2 4	統合管理所 2階新操作室 機器据付架下金具-1 (参考図)	1	
2 5	統合管理所 2階新操作室 機器据付図-2 (参考図)	1	
2 6	装置振れ止め金物・スチラクチャー据付図(参考図)	1	
	合 計	26	

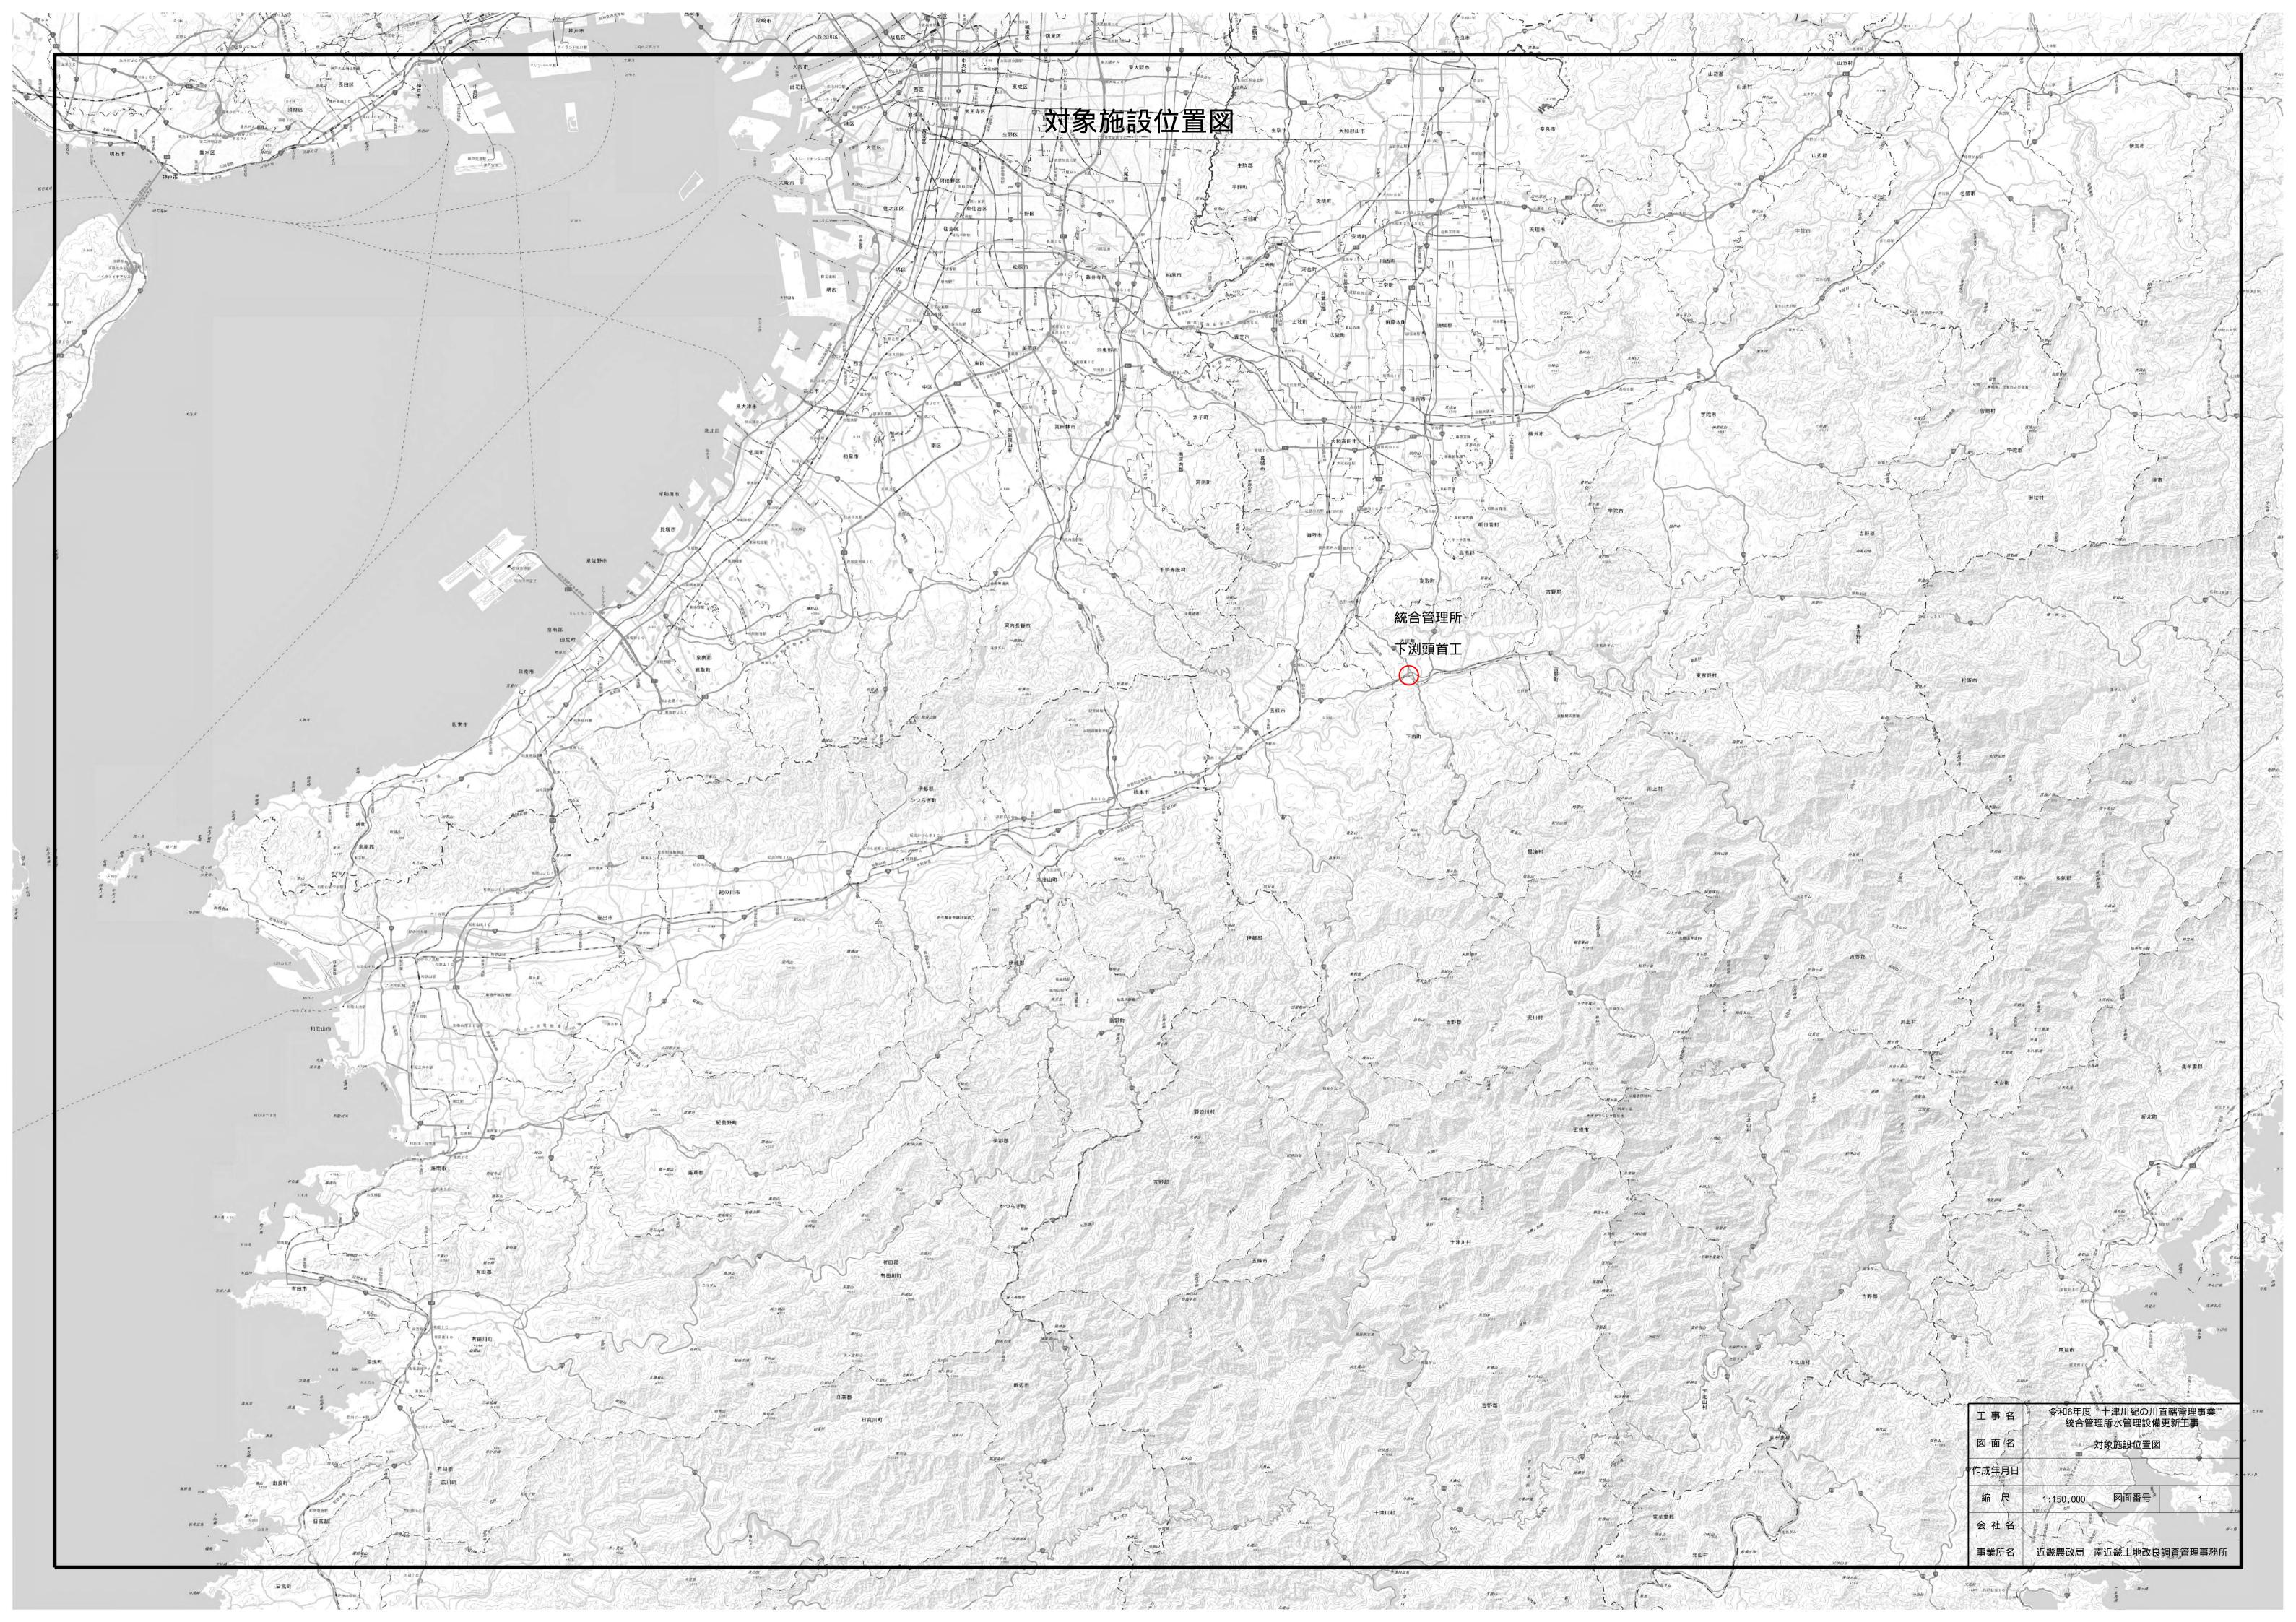

統合管理所水管理設備システム構成図

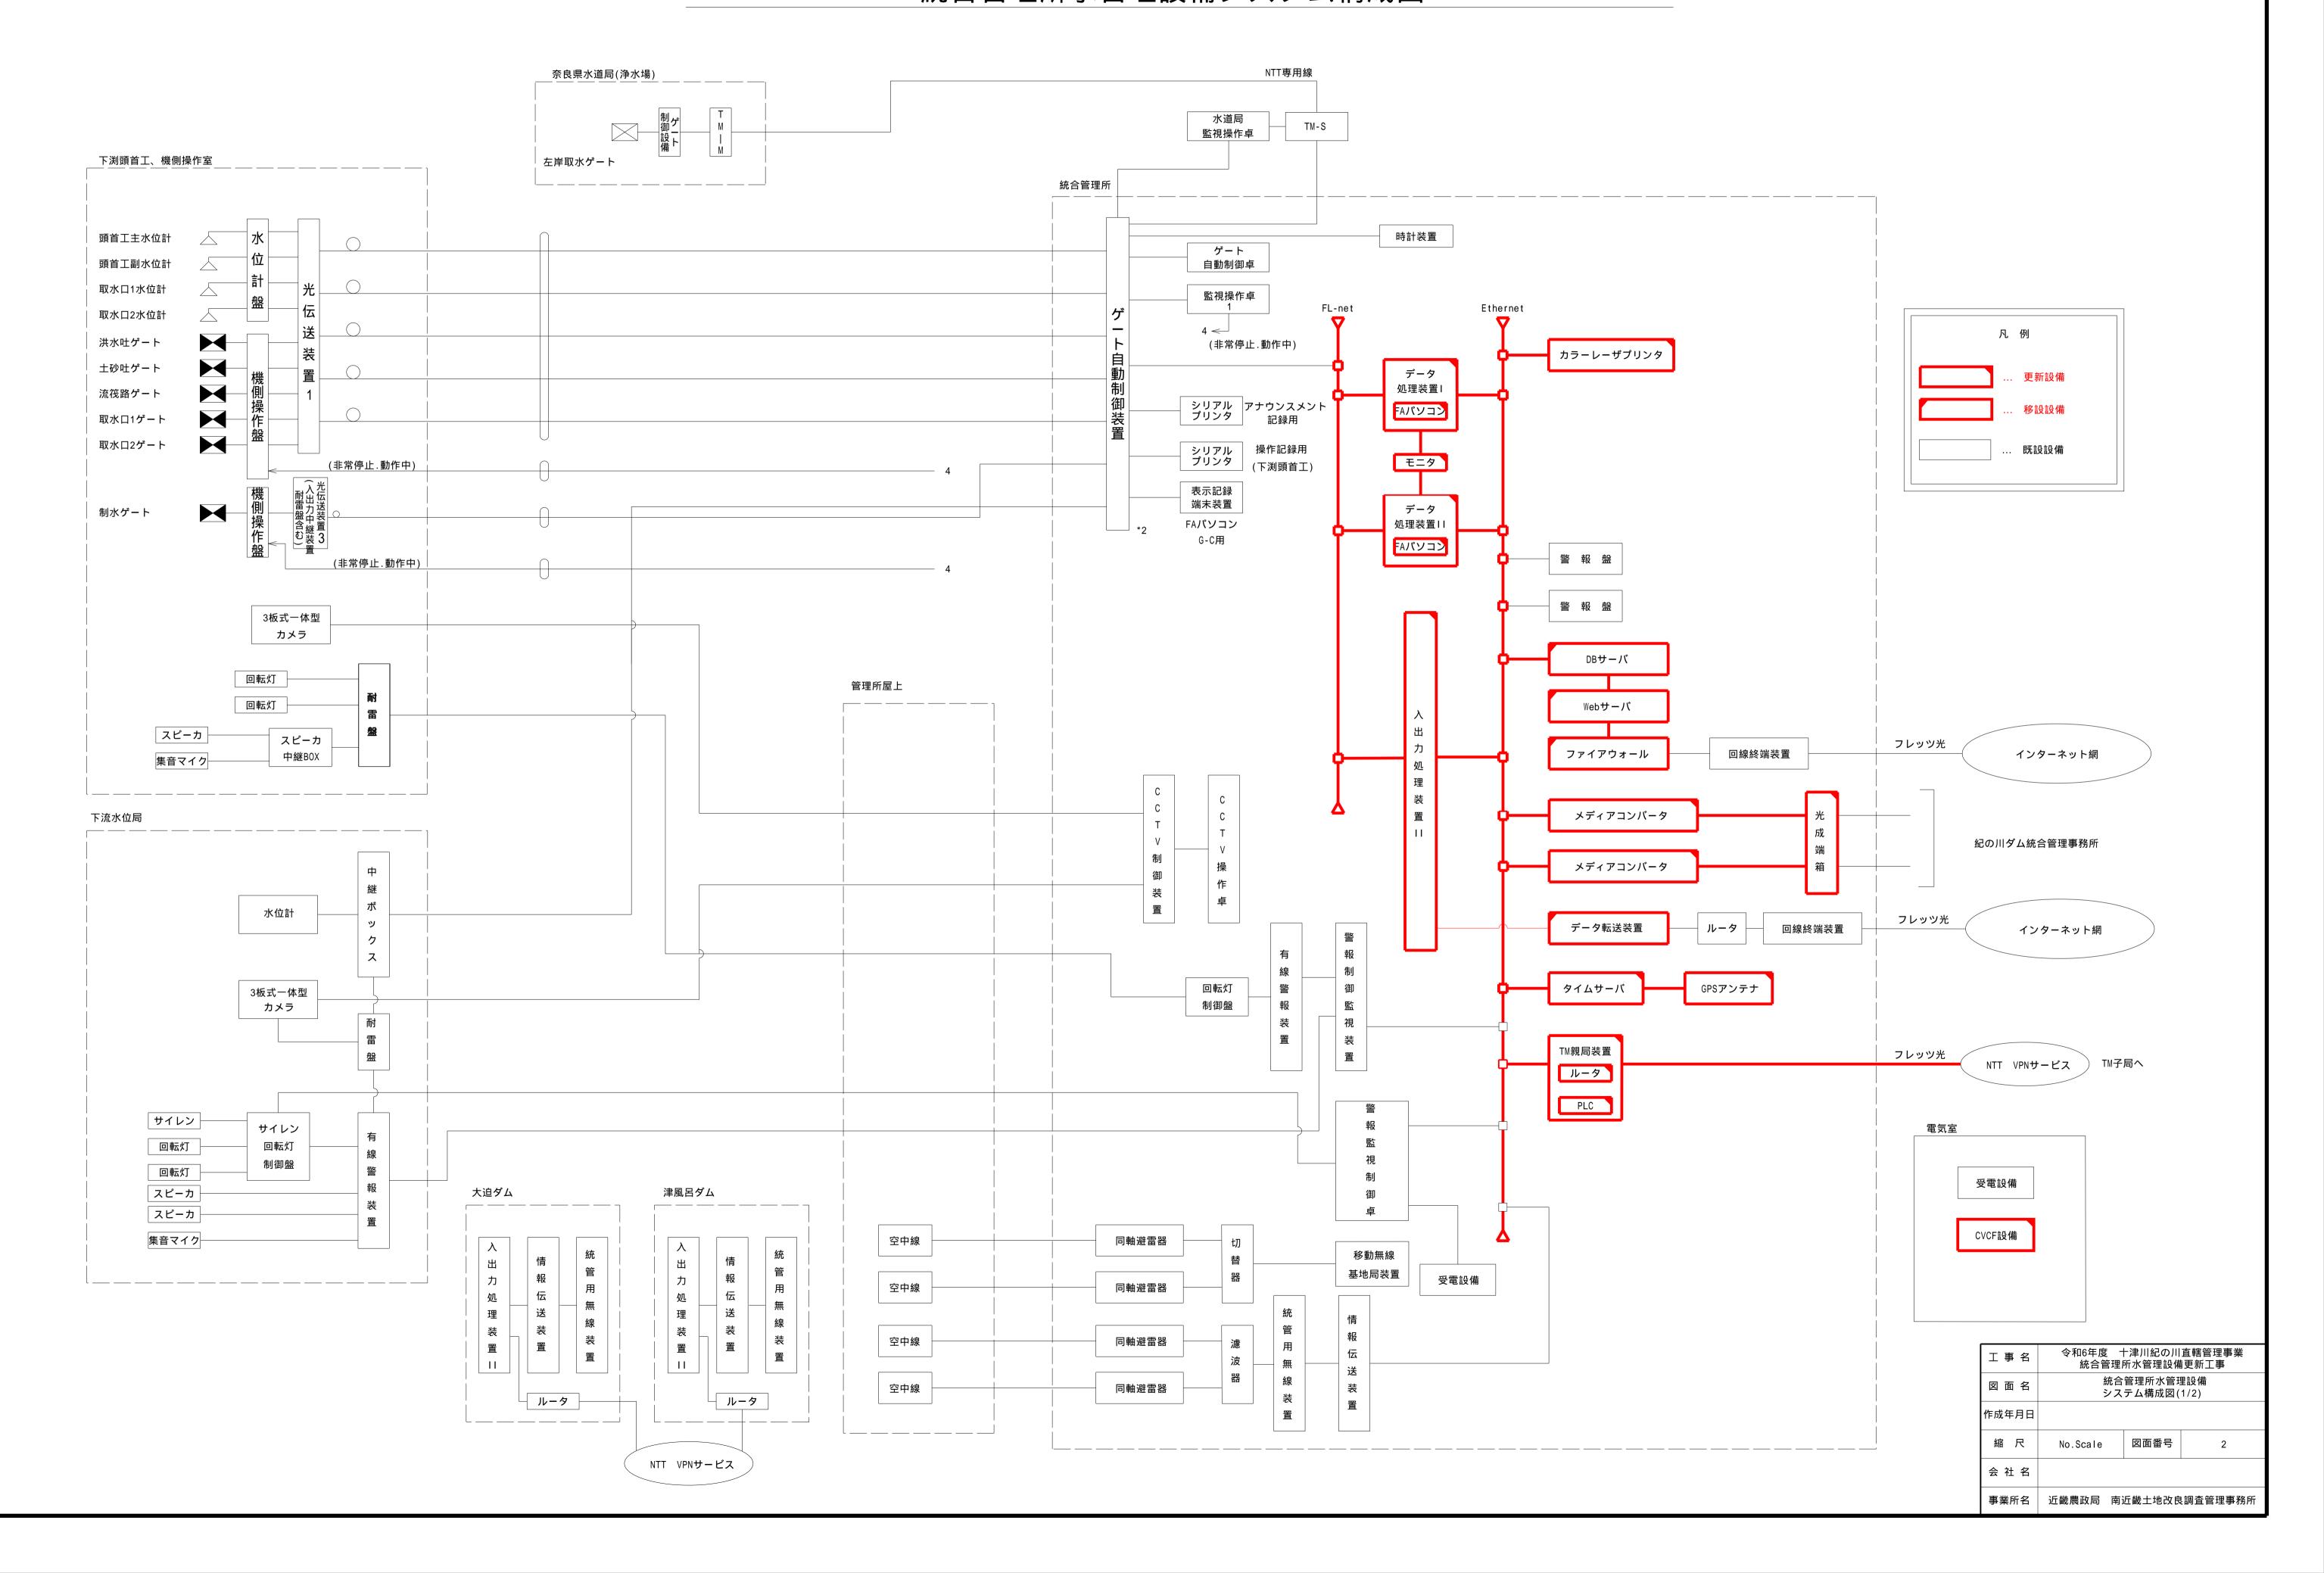


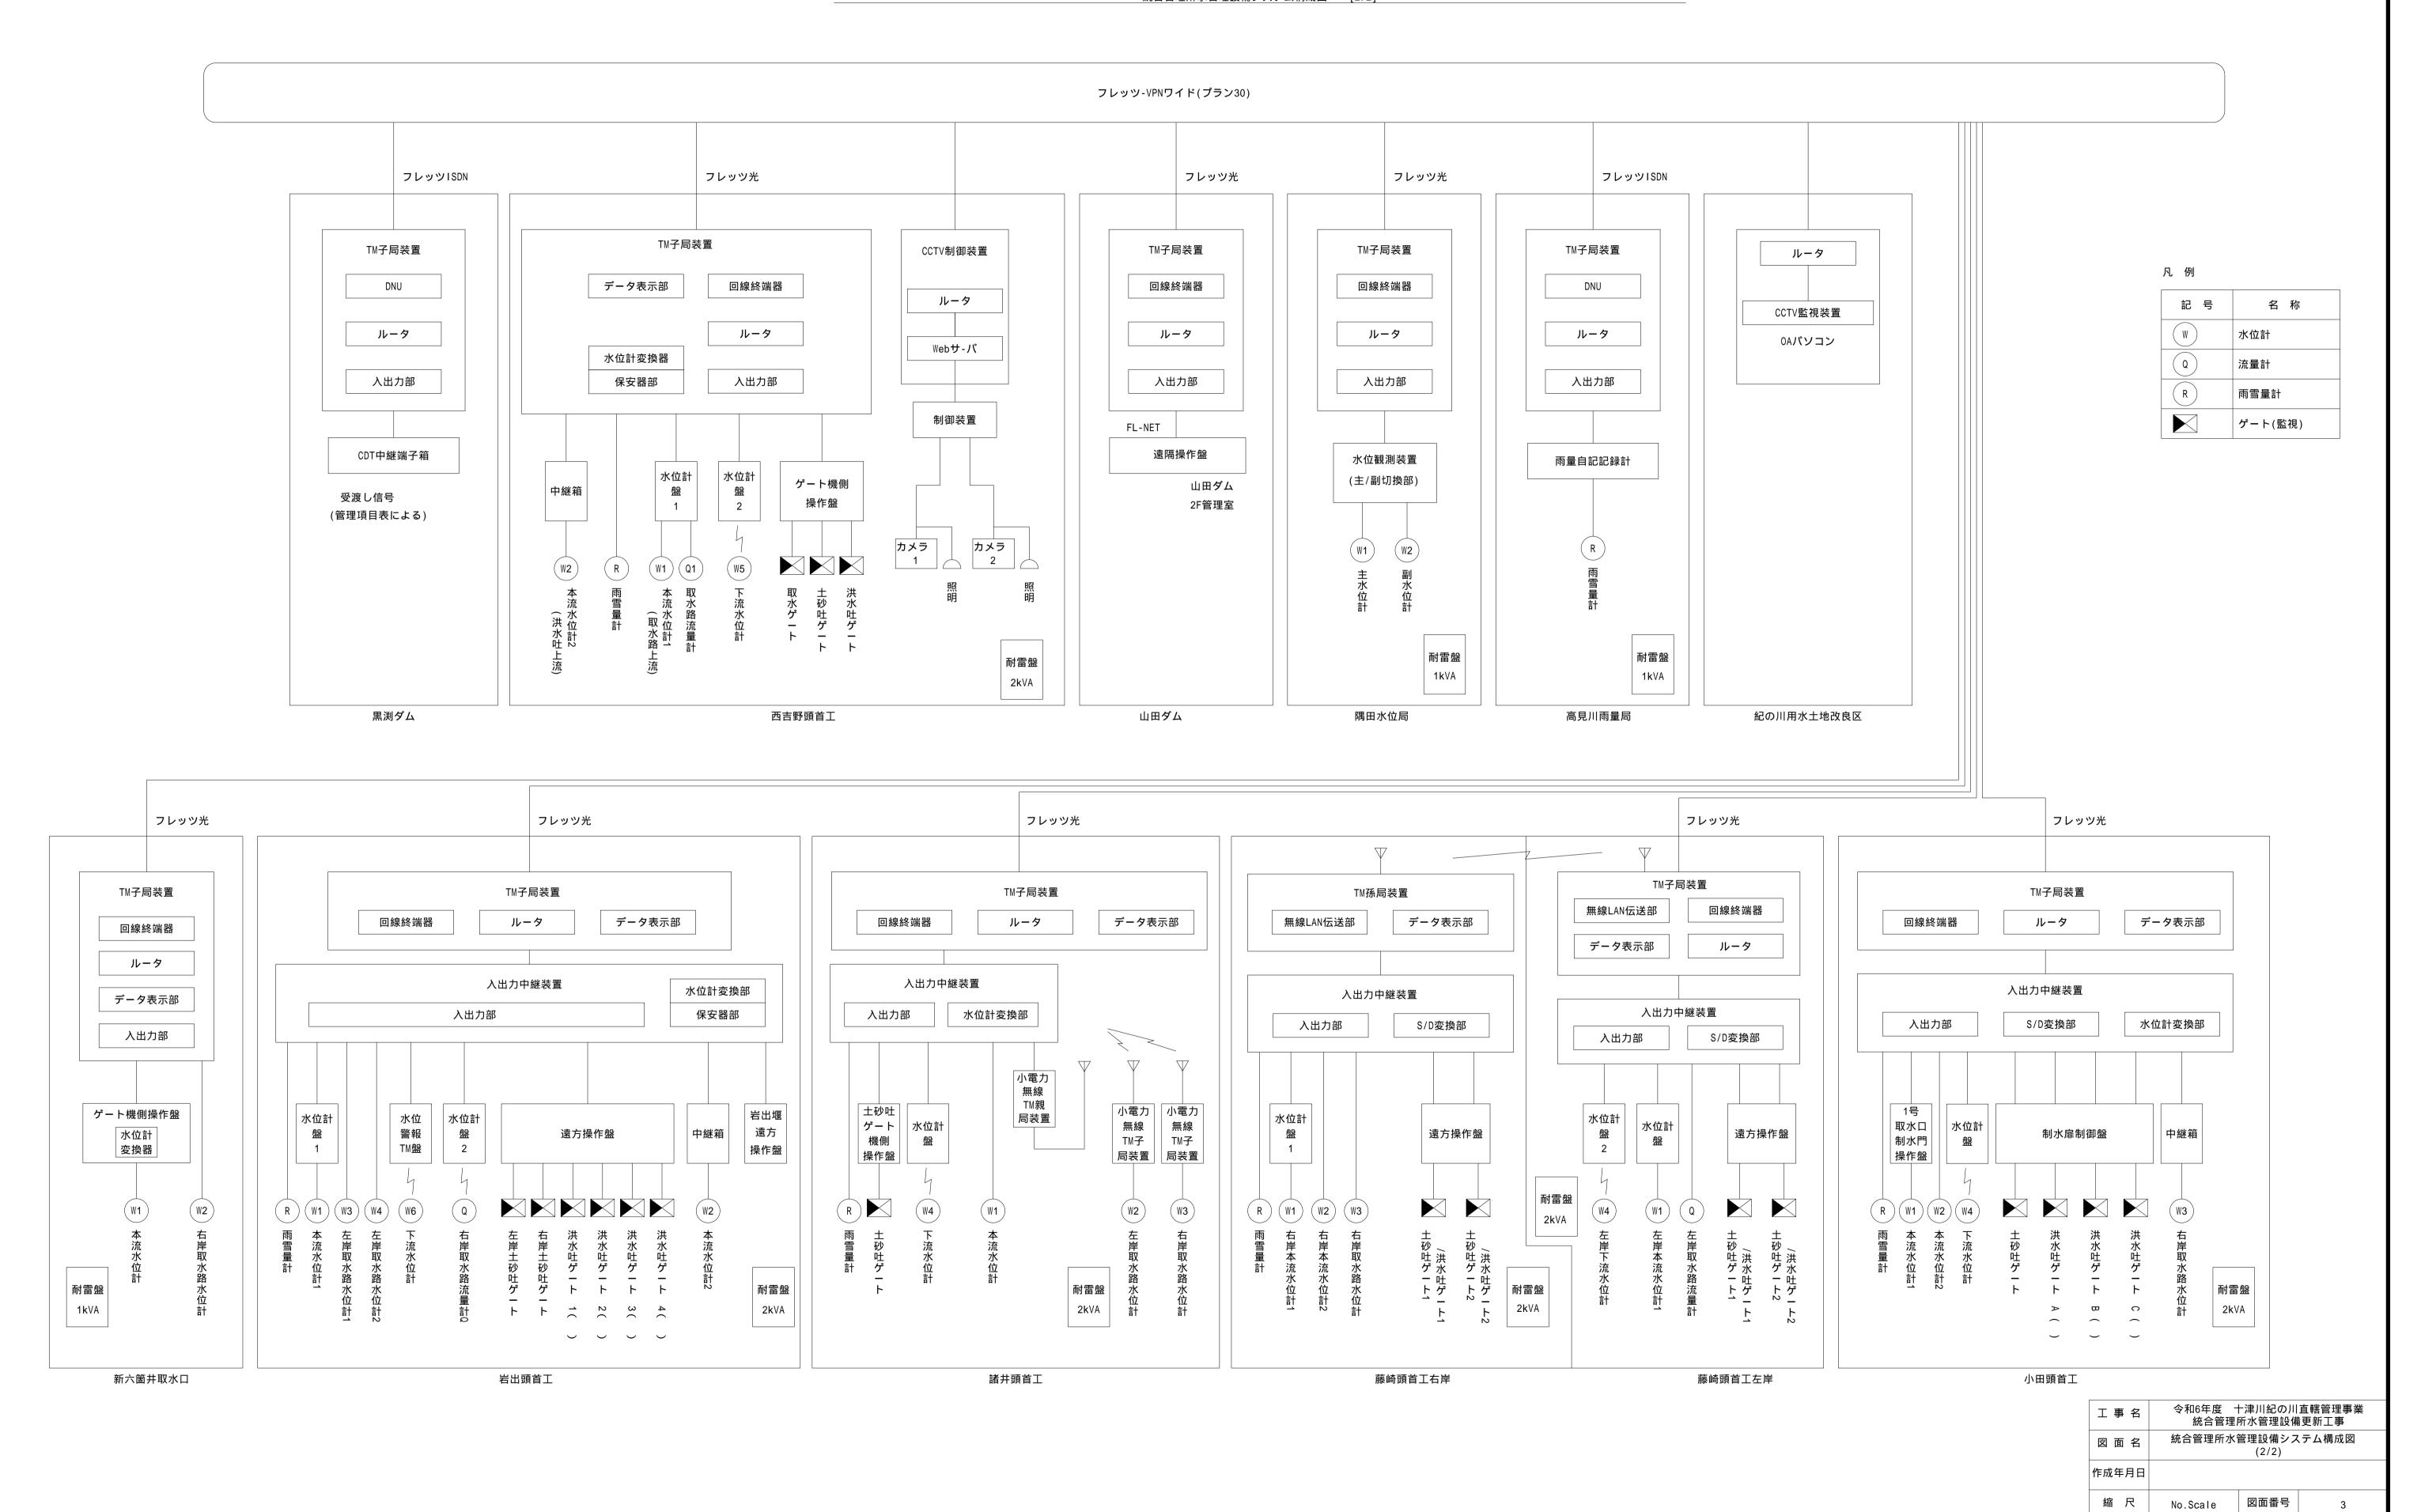

縮尺

会 社 名

事業所名 近畿農政局 南近畿土地改良調査管理事務所

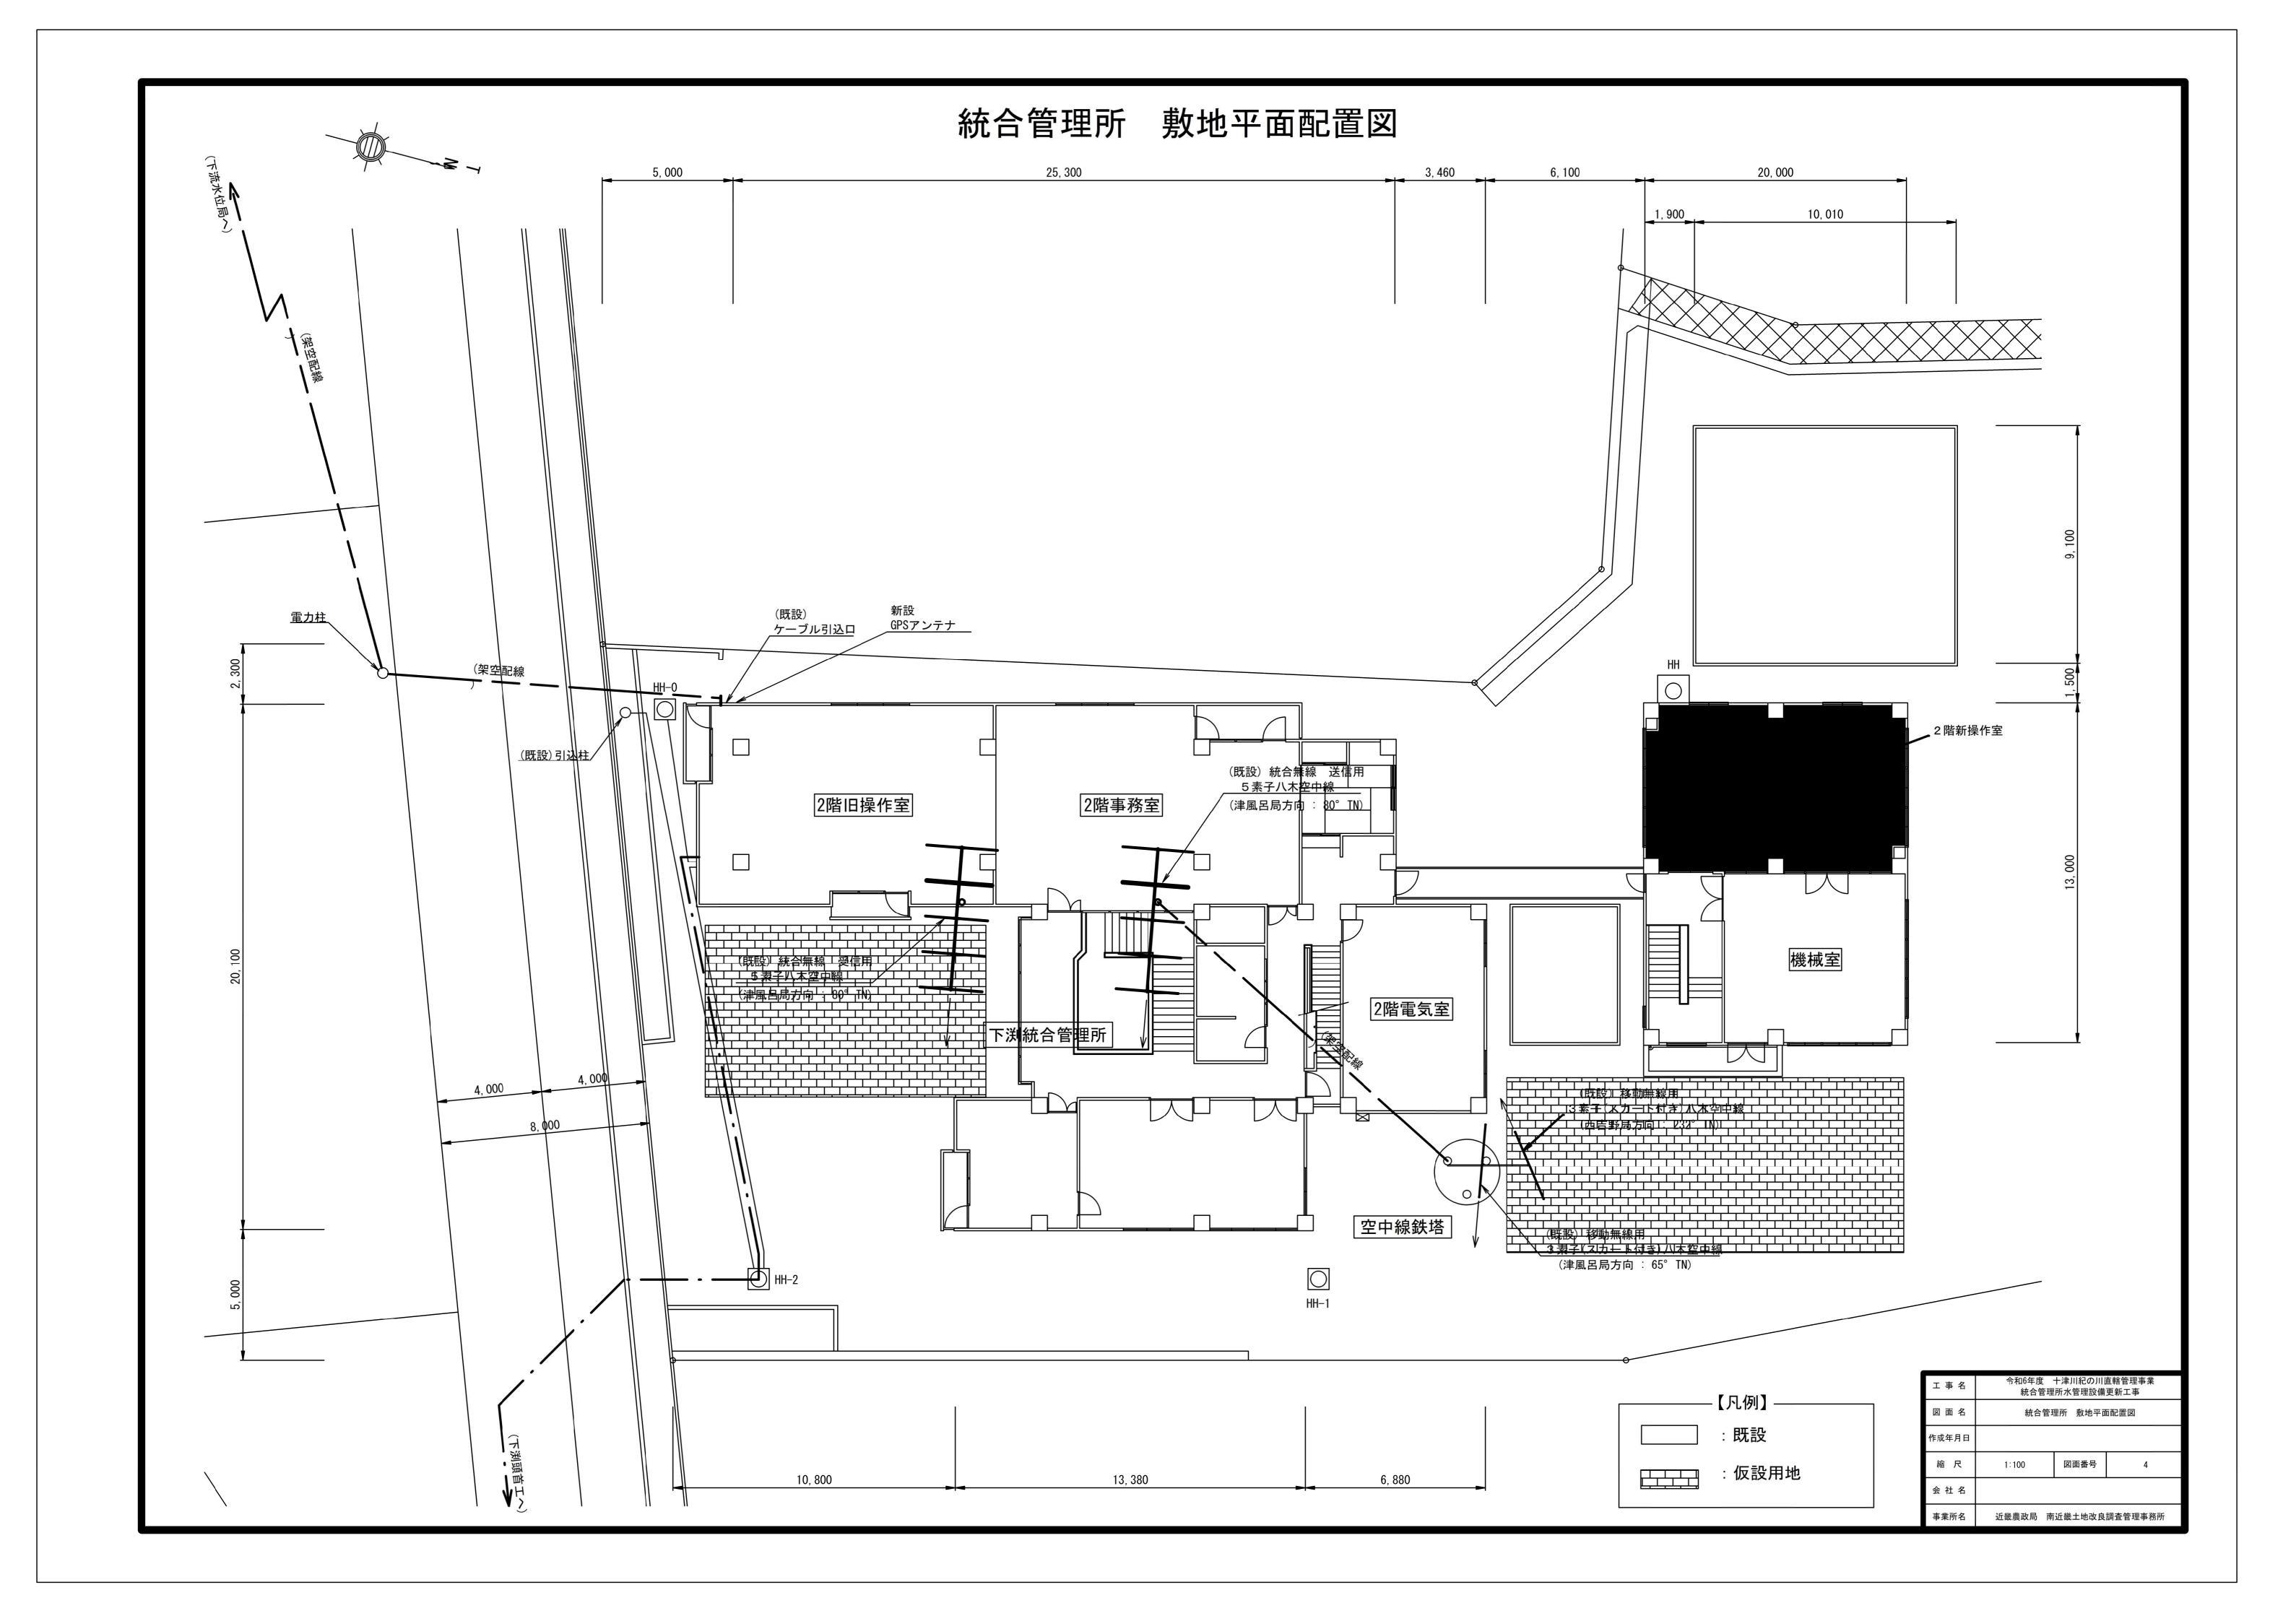




番号	機 器 名 称	寸法(W*D*H)	備考
1) 紹	統管用無線装置 	260x 240x 2140x2	無線電話装置、付加装置
2	青報伝送装置(親局) 	520x 270x 2340	
		000: 440 4500	An it at a
$\stackrel{\sim}{\sim}$	『原用高速避雷器 (15kVA以上 1 3₩)	600x 140x 1500	無停電系
$\stackrel{\smile}{=}$	閻源用高速避雷器 (15k∀A以上 1 3₩)	400x 140x 800	商用系
	分電盤	600x 160x 2600	
7 /	大型液晶ディスプレイ(45型) No.1	1100x 100x 750	天吊り金具含む
8 7	└型液晶ディスプレイ(45型) No.2	1100x 100x 750	天吊り金具含む
9 7	ト型液晶ディスプレイ(45型) No.3	1100x 100x 750	天吊り金具含む
10 🗡	大型液晶ディスプレイ(45型) No.4	1100x 100x 750	天吊り金具含む
	見時計装置	1100x 100x 750	電波修正機能付き
	デート自動制御卓	1600x 1100x 1245	
	蓝視操作卓1	1600x 1100x 1245	
	监視操作卓2	850x 1100x 1245	
		650x 1100x 1245	
$\overline{}$	<u>ਁ </u>	1270x 1200x 1245	
		1270% 1200% 1210	12
	通信用高速避雷器 	1425x 1100x 700	指 DC2分/占
$\overline{}$	厚用卓1(パソコン用)		PC2台/卓
	厚用卓2(パソコン用)	1400x 1100x 700	PC2台/卓
\bigcirc	9用卓3(パソコン用)	1425x 1100x 700	PC2台/卓
$\stackrel{\smile}{=}$	Aパソコン(表示記録端末装置2)		専用卓1 ゲート用
22 F	Aパソコン(表示記録端末装置1)		専用卓1 水管理用
23 F	Aパソコン(表示記録端末装置)		専用卓1 アナウスメント記録
24) F	Aパソコン(TM親局)		専用卓2
	ortiGete 60E		専用卓2 移
	Aパソコン(Webサーバー)		専用卓2 移
	Aパソコン(データ処理装置)		専用卓3、UPS他
	/リアルプリンタ	770x 600x 950	操作記録(下渕頭首工)
	/ ・	770x 600x 950	操作記録(津風呂ダム) 指
_	/ リアルプリンタ	770x 600x 950	35(11 HS25) (7-120 H 2 H)
\sim			操作記録(大迫ダム) ^指
$\overline{}$	方災無線 	770x 830x 1200	
	記象情報システム 	600x 830x 1500	
	/リアルアナウンスメント 	770x 600x 950	アナウンスメント記録(水管理用)
34) ク	デート自動制御装置!!	600x 620x 2150	ゲート用
35) ク	デート自動制御装置	600x 620x 2150	ゲート用
36) <i>入</i>	\出力処理装置II	600x 620x 2050	DBサーバ他
20 T	V····································	600x 600x 1640	
$\overline{}$	V画面作成装置 配信装置 ────────────────────────────────────		4.44
$\stackrel{\smile}{=}$	引軸避雷器 - 濾波器 	600x 250x 500	統管用
$\overline{}$	同軸避雷器		移動無線用(北系/南計2台)
41) F	Aパソコン(統合管理端末装置)		専用卓3
45) 7	アナウスメント記録用プリンタ	700x 700x 1300	カラーレーザープリンタ
	データ転送装置分電盤		防災情報NW用
	AN-シリアル変換器		架下に設置
$\tilde{}$	····································	600x 600x 1045	
$\stackrel{\smile}{\sim}$	プリンター(Canon)	370x 300x 135	
	プリンター(Canon) プリンター(Canon)	370x 380x 140	
$\overline{}$		315x 70x 180	
$\stackrel{\smile}{=}$	ミキシングフィルター(Yagi)		
	周査計画課分電盤 	450x 20x 900	
	院良県防災無線分電盤 	200x 20x 300	
	大型液晶ディスプレイ(45型) No.5	1060x 20x 630	天吊り金具含む
55	R.良県防災情報端末収容卓	600x 800x 1500	
56	奈良県防災情報端末収容架	600x 800x 1400	(有線)
57 7	データ転送装置	600x 800x 700	科
58 左	Ε岸監視カメラ用PC		
$\overline{}$	コール紙型長期巻記録計		
$\stackrel{\smile}{\sim}$	家庭用電源分電盤	330x 30x 330	
$\stackrel{\sim}{=}$	ド <u>たのもぶりも出</u> と成端箱		
-/ //	⊌∞<===================================		
Δ :=	责方欧祖制御奘署(朔民) (TM_C今*))		
$\stackrel{\sim}{=}$	意方監視制御装置(親局) (TM-S含む) (TM-Salab) (水道局用 水道局用

【凡例】



工事名	令和6年度 十津川紀の川直轄管理事業 統合管理所水管理設備更新工事		
図面名	統合管理所2階旧操作室 機器配置図 (撤去)		
作成年月日			
縮尺	S=1:25	図面番号	5
会 社 名			
事業所名	近畿農政局 南近畿土地改良調査管理事務所		

統合管理所 1階発電機室・2階電気室 機器配置図 撤去

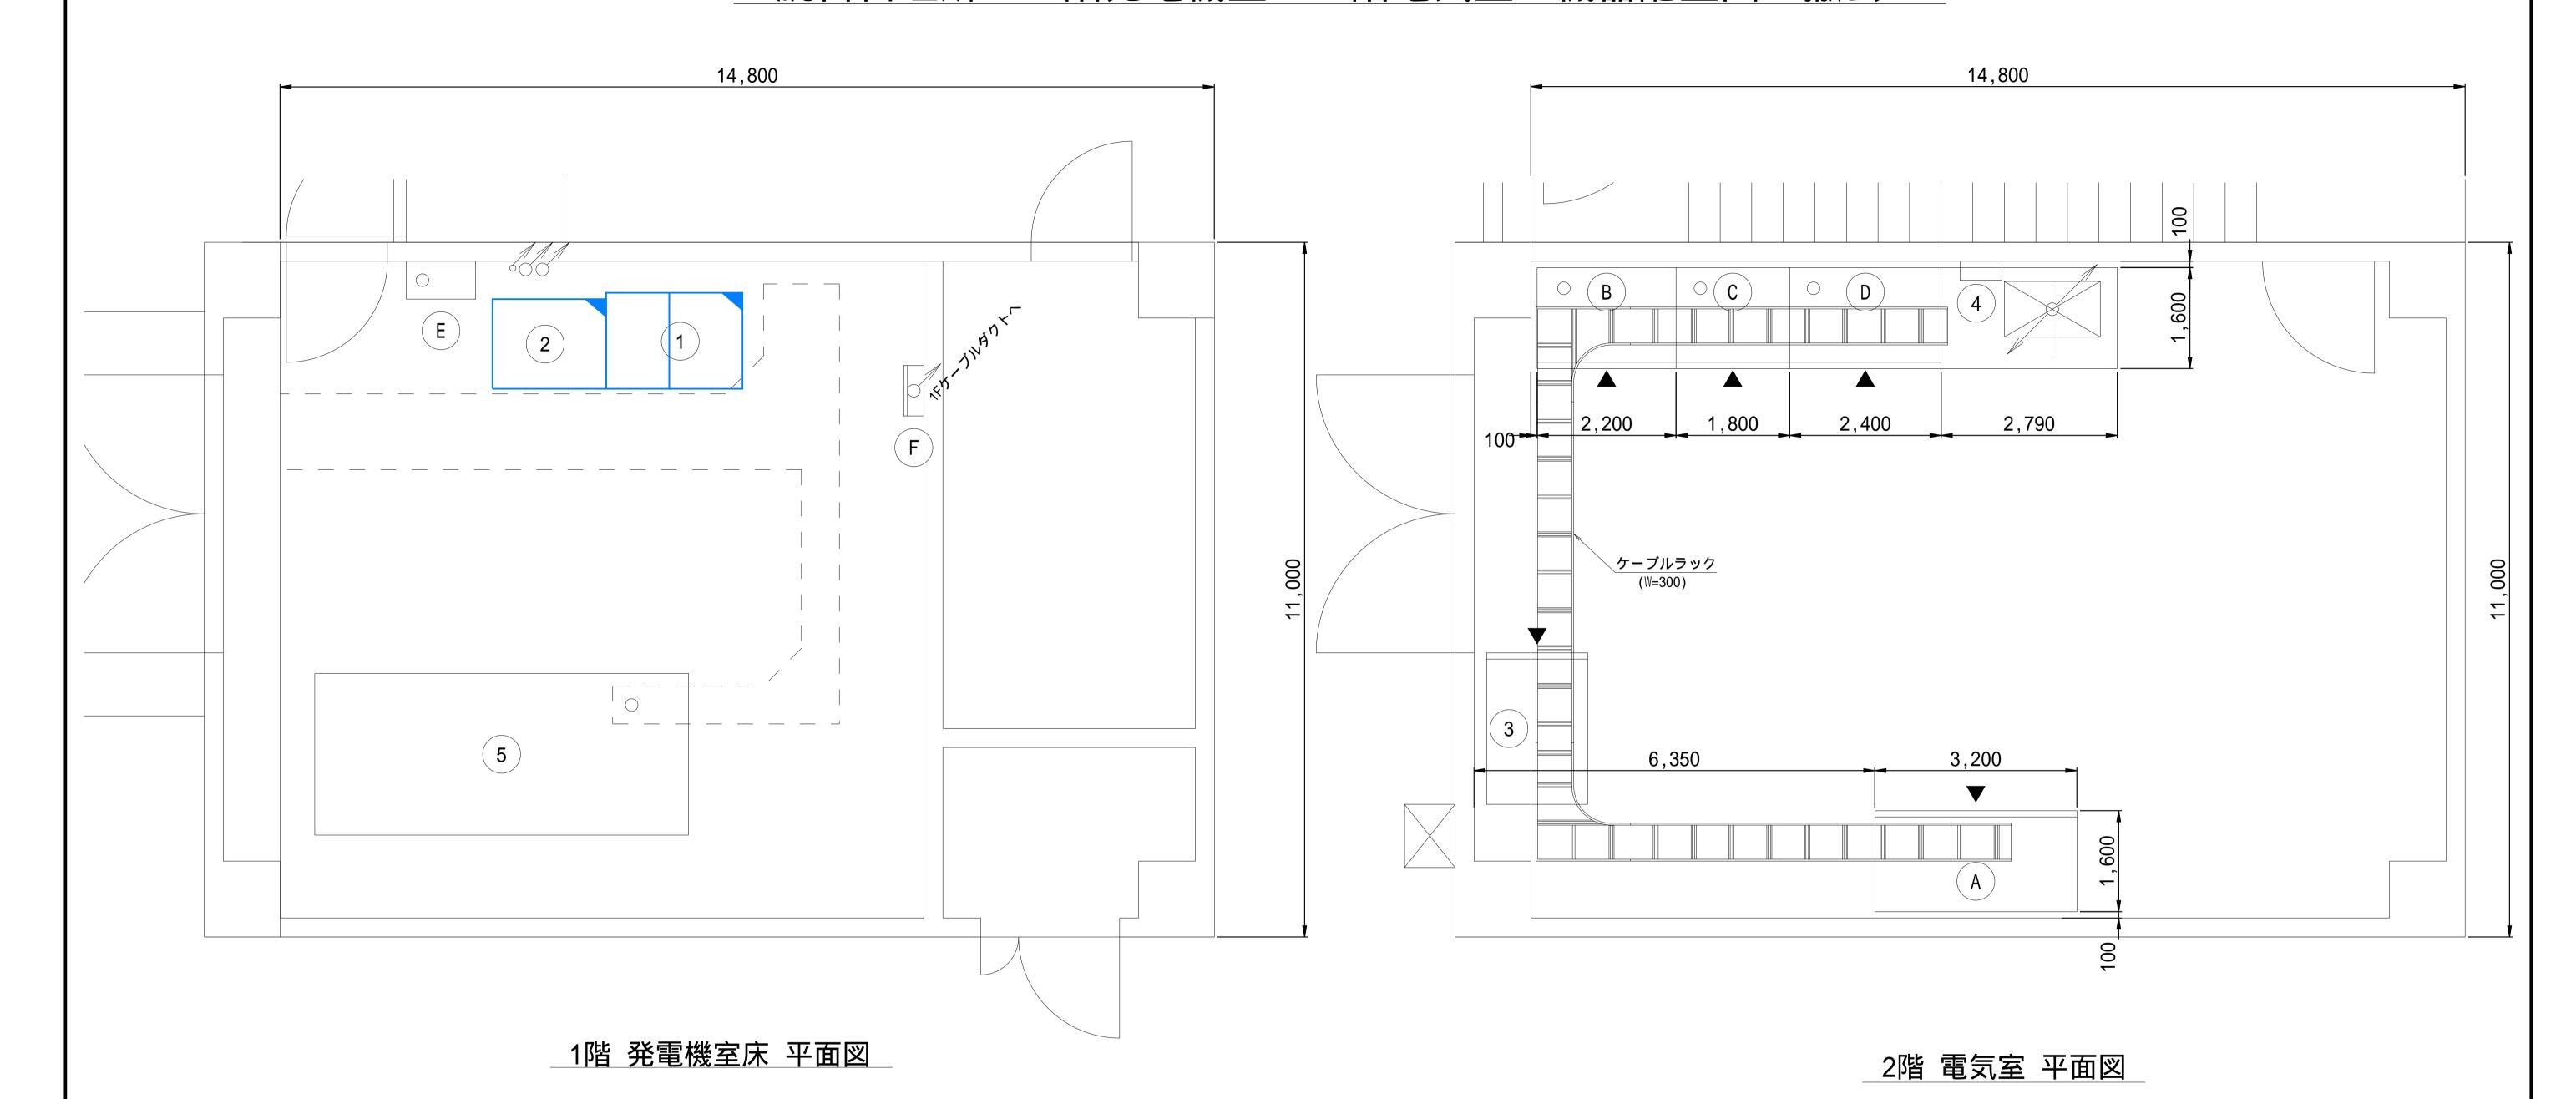

No	盤名称
1	無停電電源装置
2	バッテリー盤
3	直流電源盤
4	分電盤I(壁掛け)
5	非常用自家発電装置

No	盤名称
A	引込・受電盤 HC-1
В	主変圧器盤 T-1
(C)	動力配電盤 MP-1
D	電灯配電盤 LP-1
E	電源切替盤 DT-1
F	接地端子盤


_【凡例】-


:本工事撤去


工事名	令和6年度 十津川紀の川直轄管理事業 統合管理所水管理設備更新工事		
図面名	統合管理所 1 階発電機室・2 階電気室 機器配置図 (撤去)		
作成年月日			
縮尺	1:50	図面番号	6
会 社 名			
事業所名	近畿農政局 南	近畿土地改良	調査管理事務所

統合管理所 配線系統図(信号線) (撤去) 1F 電気室 2F 旧操作室 CVV-S 2sq-10C、CVV-S 2sq-6C CVV-S 2sq-10C, CVV-S 2sq-6C CVV-S 2sq-10C SWVP 0.5-6C UTP CAT5e 0.5-4P CPEV-S 0.9-10P NTT端子盤へ NTT端子盤へ CPEV-S 0.9-3P CPEV-S 0.9-3P CPEV-S 0.9-3P 光伝送装置Iへ SM-12C 光伝送装置口へ 光伝送装置IIIへ ∬SM-4C UTP CAT.5e 0.5-4P*2 UTP CAT.5e 0.5-4P UTP CAT.5e 0.5-4P*2 UTP CAT.5e 0.5-4P,SWVP 0.5-12C 専用ケーブル 専用ケーブル CPEV-S 0.9-3P 光伝送装置Iへ CPEV-S 0.9-3P CVV-S 2sq-15C 光伝送装置IIIへ CVV-S 2sq-6C UTP CAT.5e 0.5-4P RS-232C 10D-2D*2 下渕頭首工(CCTV) 7C-2W 下流水位観測局(CCTV) 7C-2W 5C-FB*5 UTP CAT.5e 0.5-4P UTP CAT.5e 0.5-4P*3, UTP CAT.5e 0.5-4P´´ UTP CAT.5e 0.5-4P*5, UTP CAT.5e 0.5-4P SWVP 0.5-6C*2, 警報盤へ(事務室) UTP CAT.5e 0.5-4P UTP CAT.5e 0.5-4P 警報盤へ(宿直室) 国交省(プロトコル変換器へ) CPEV-S 0.9-10P*2, CVV-S 2sq-2C SWVP 0.5-6C SWVP 0.5-6C SWVP 0.5-6C 10D-2V*2 CPEV-S 0.9-3P 空中線へ (10D-2V*2 令和6年度 十津川紀の川直轄管理事業 統合管理所水管理設備更新工事 統合管理所 配線系統図(信号線) 図面名 (撤去) 撤去機器 凡例 作成年月日 移設機器 ━ … 配線撤去(信号線) No.Scale 図面番号 縮尺 既設流用機器 ⊖─────── ... 既設配線流用(信号線) 会 社 名

事業所名 近畿農政局 南近畿土地改良調査管理事務所

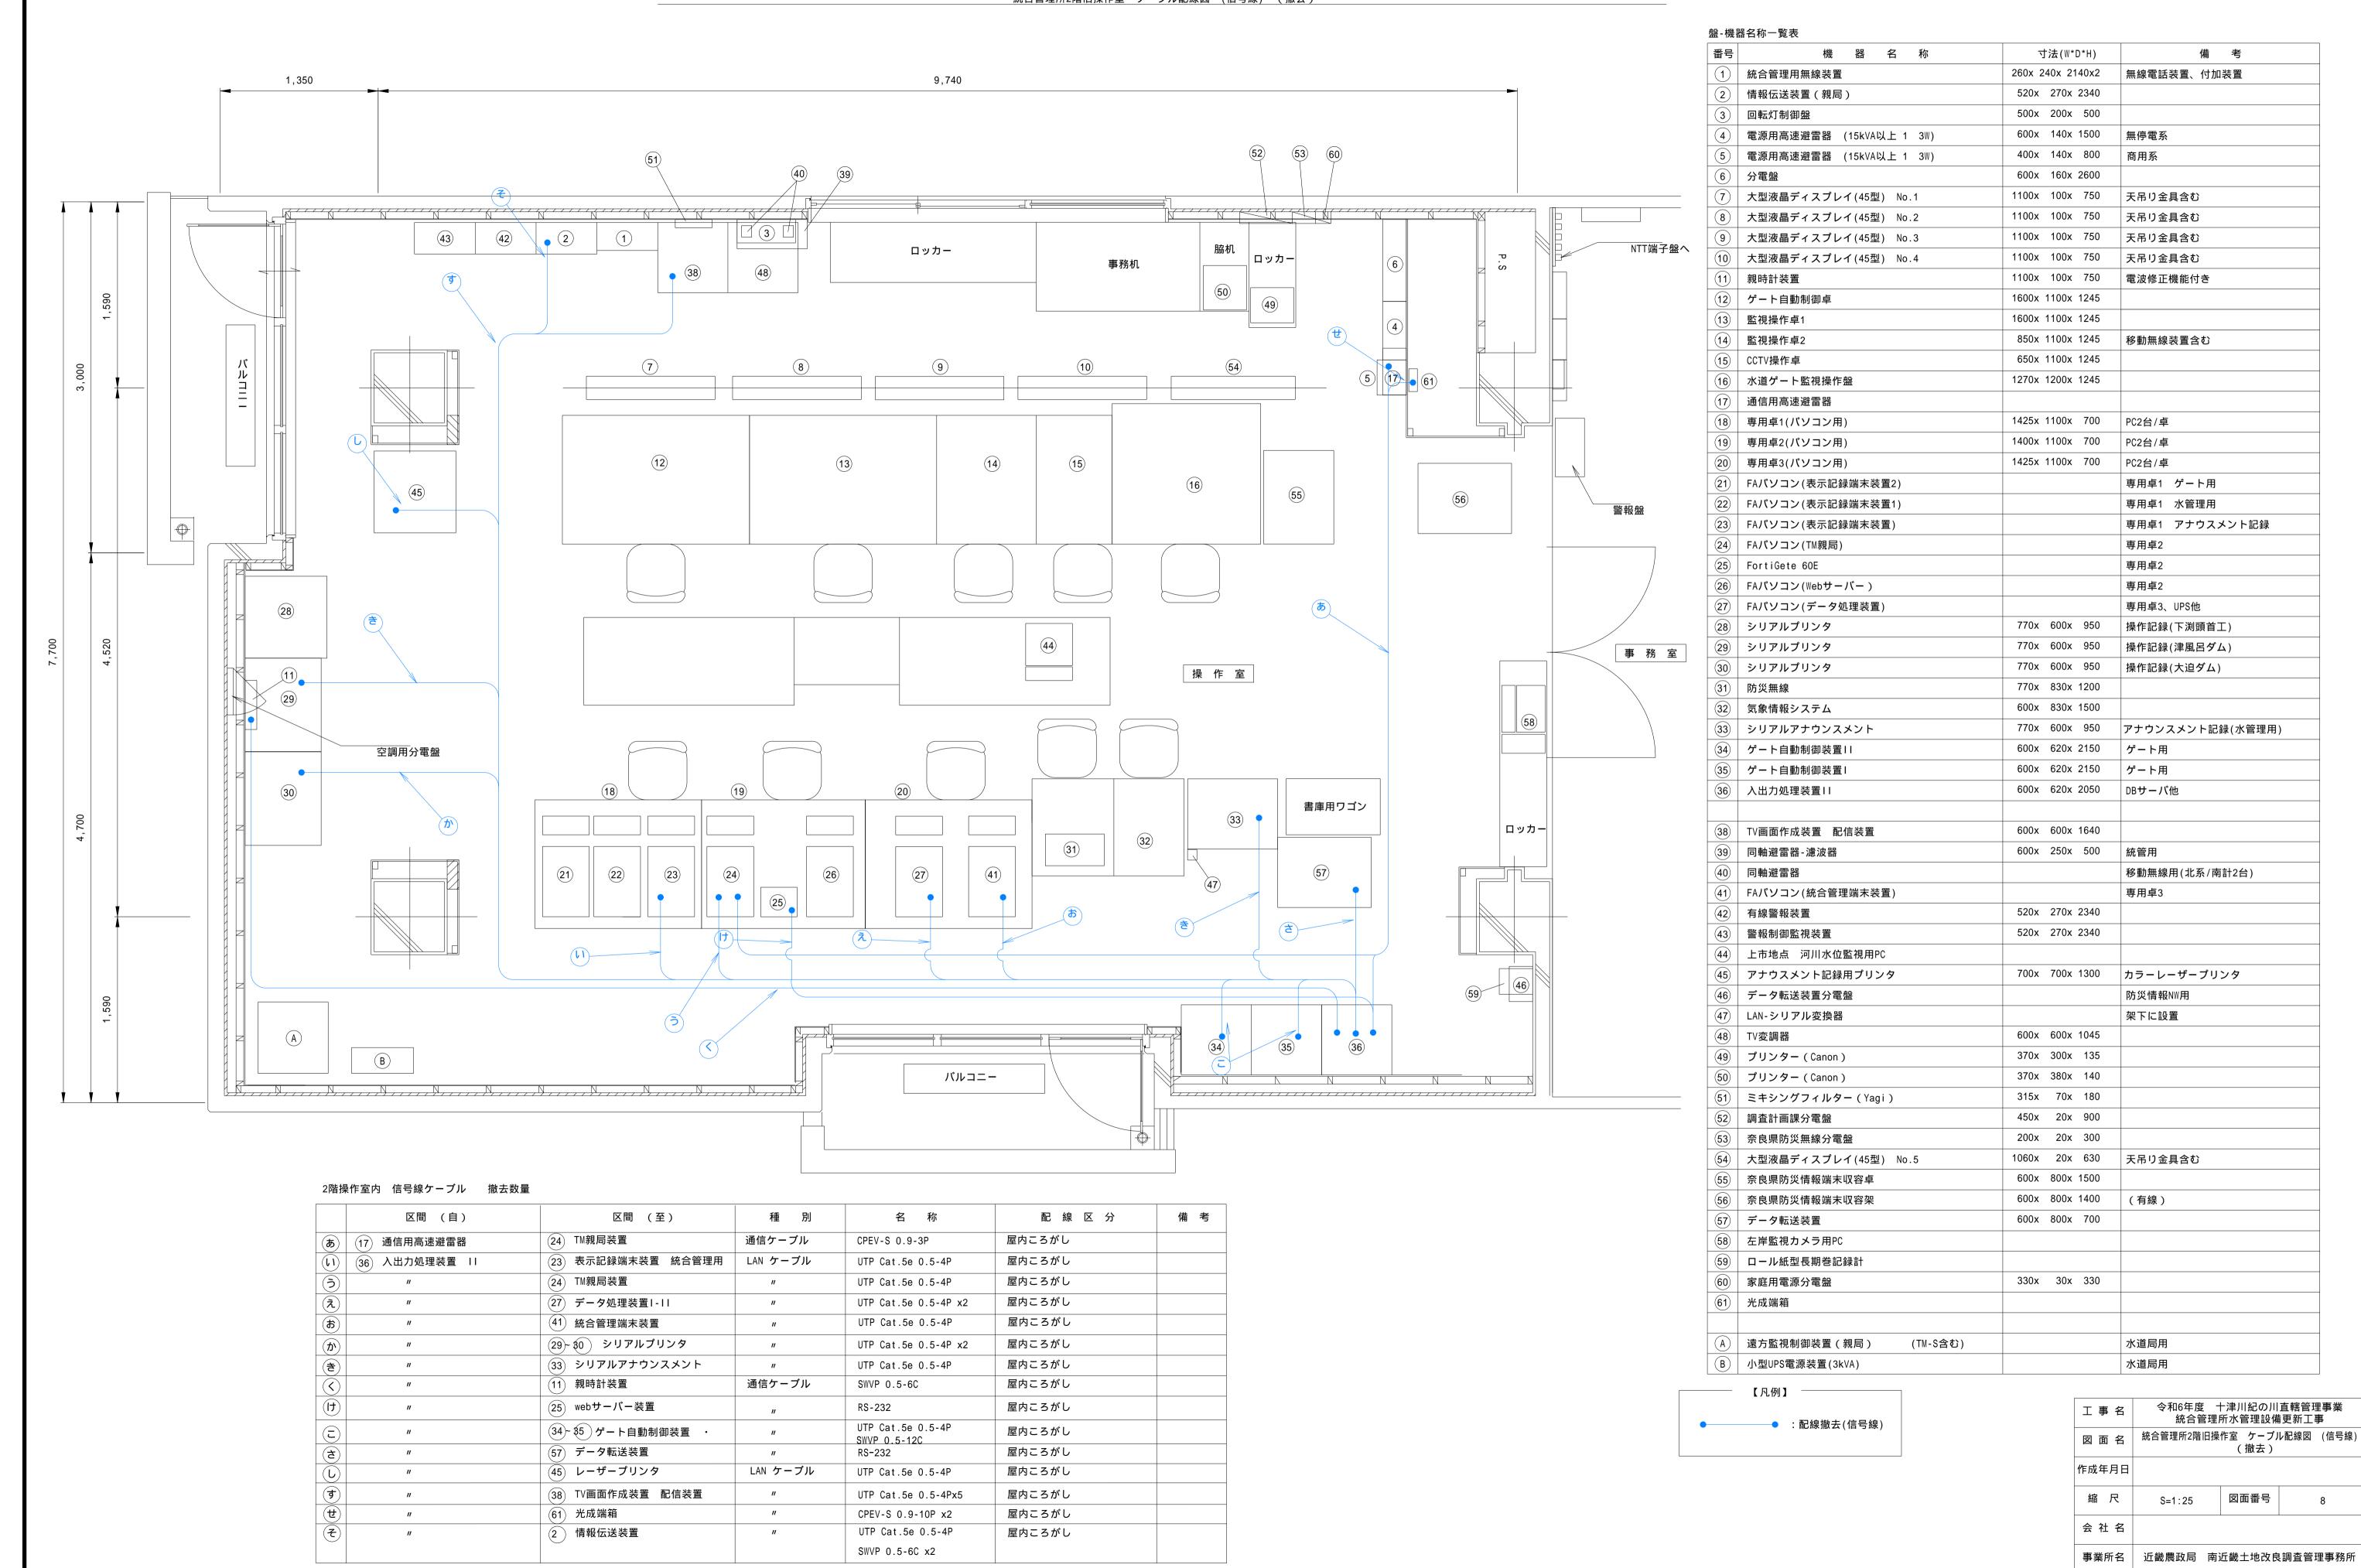

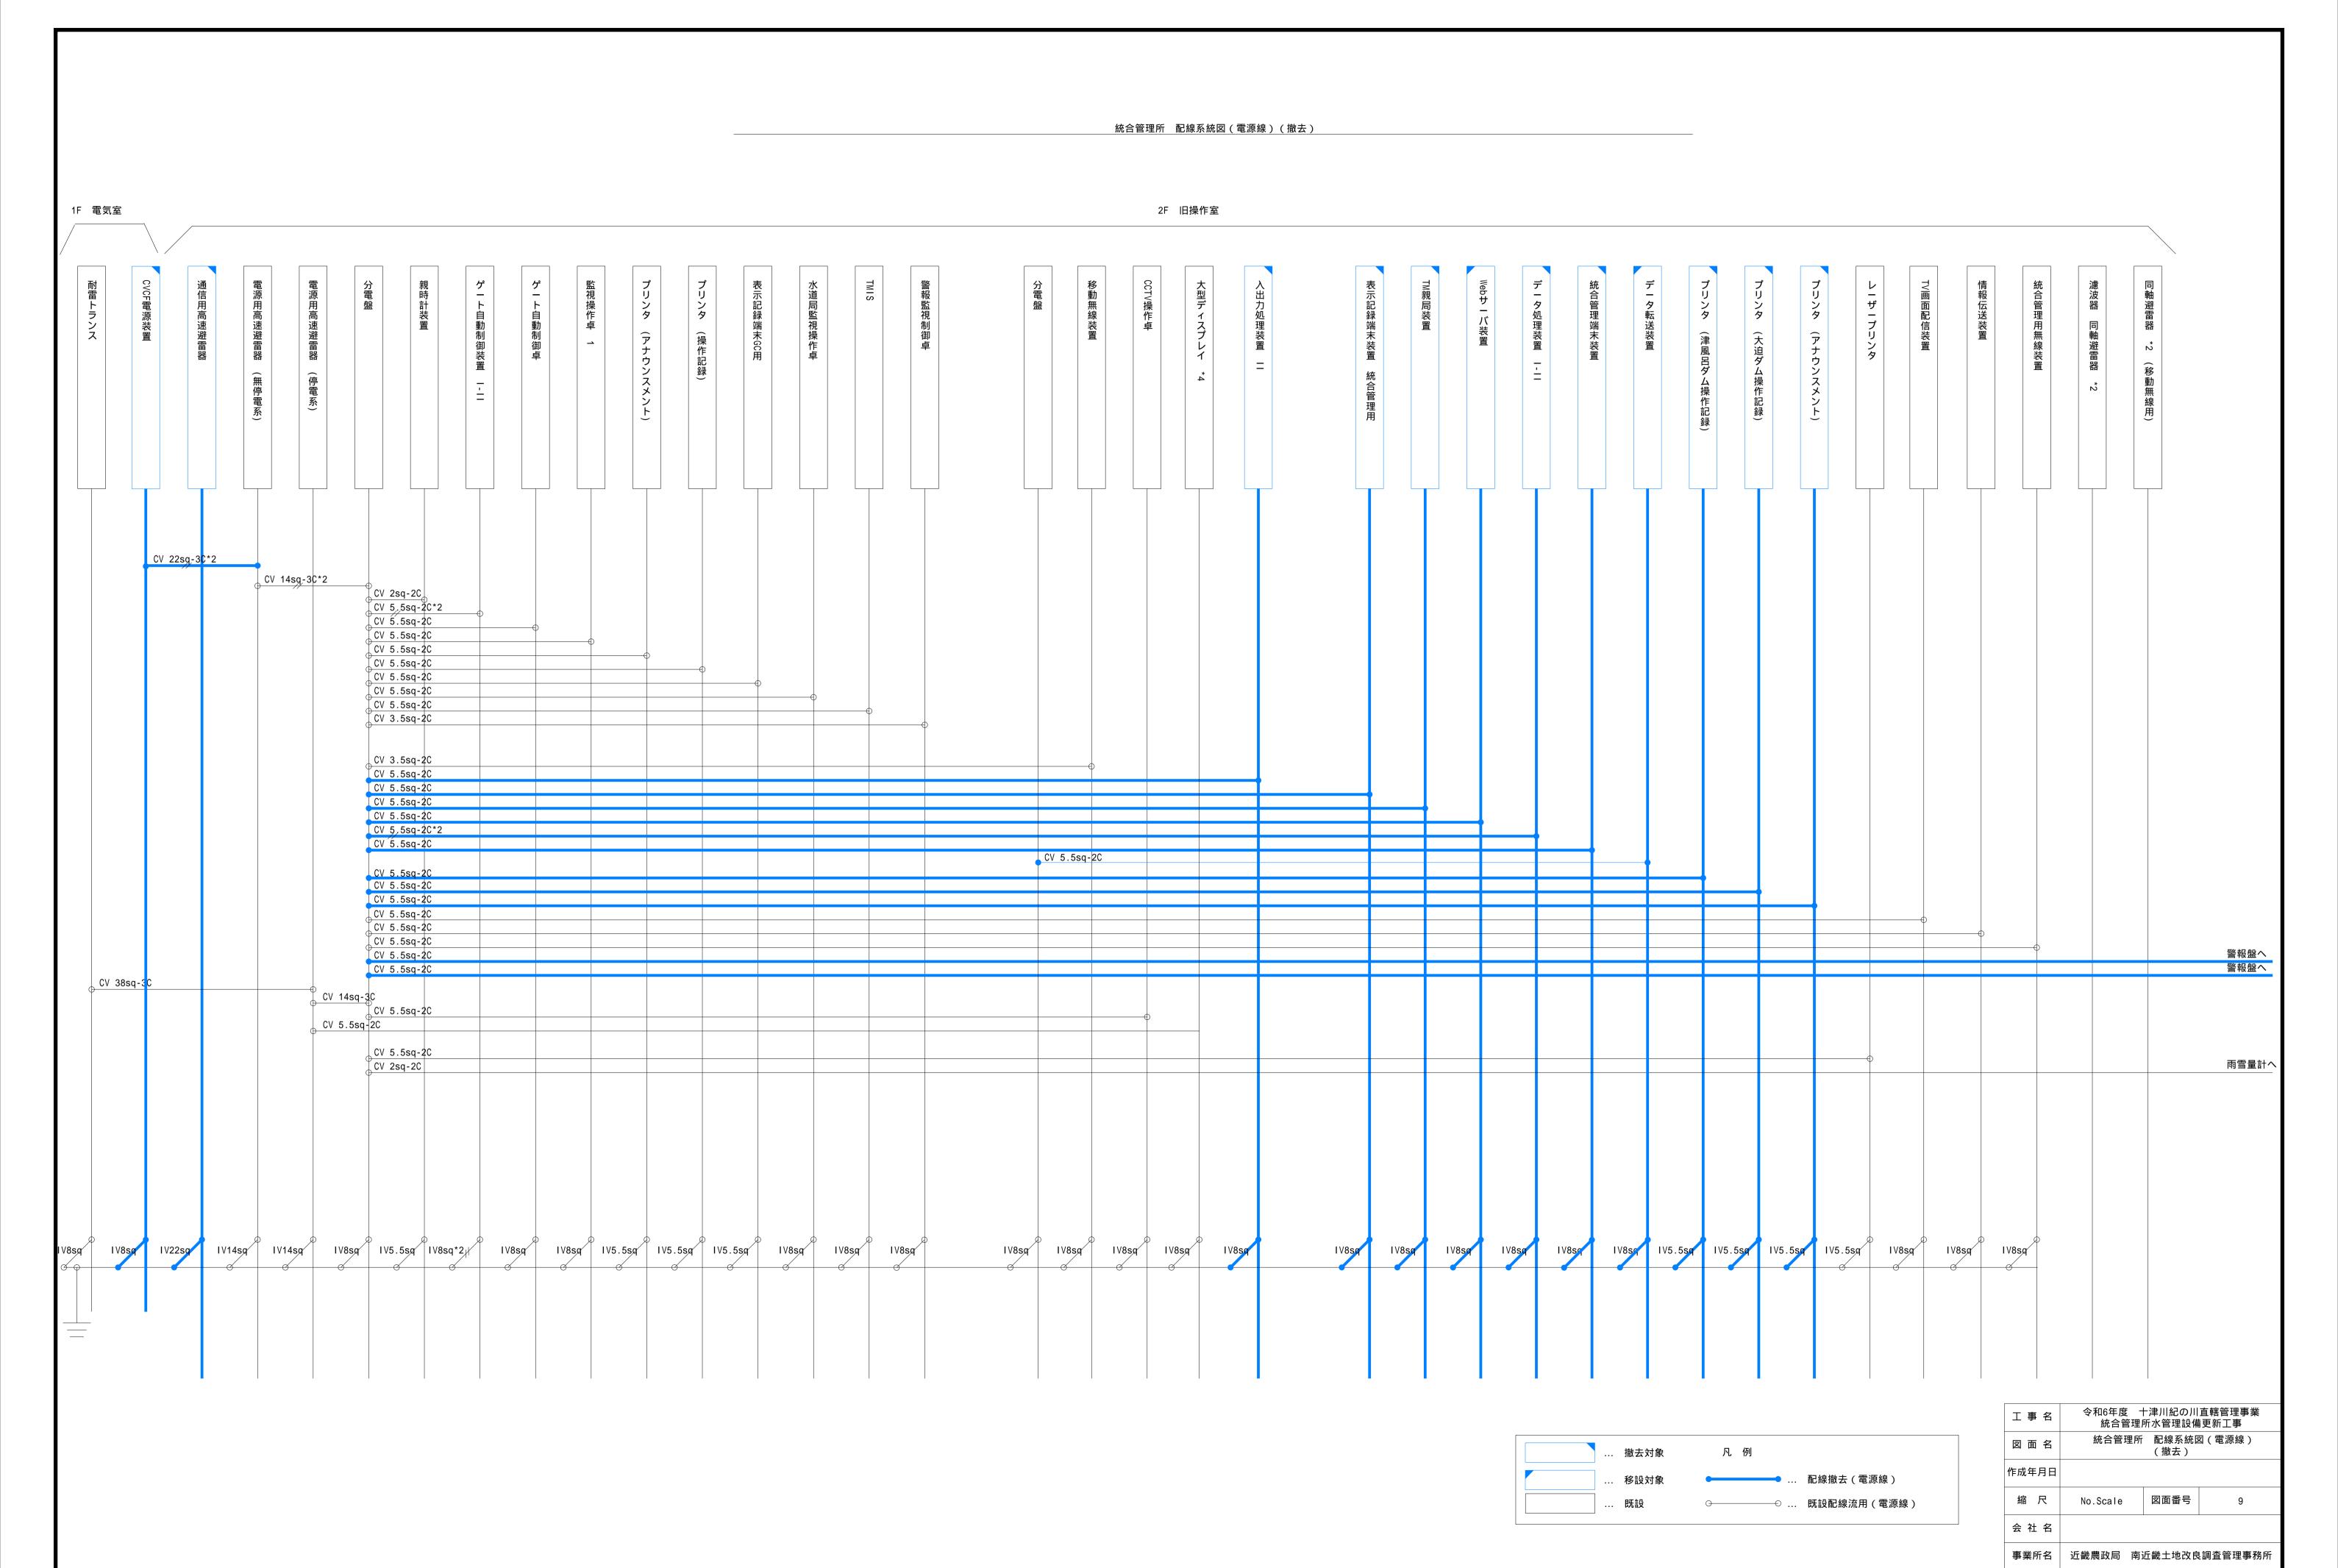

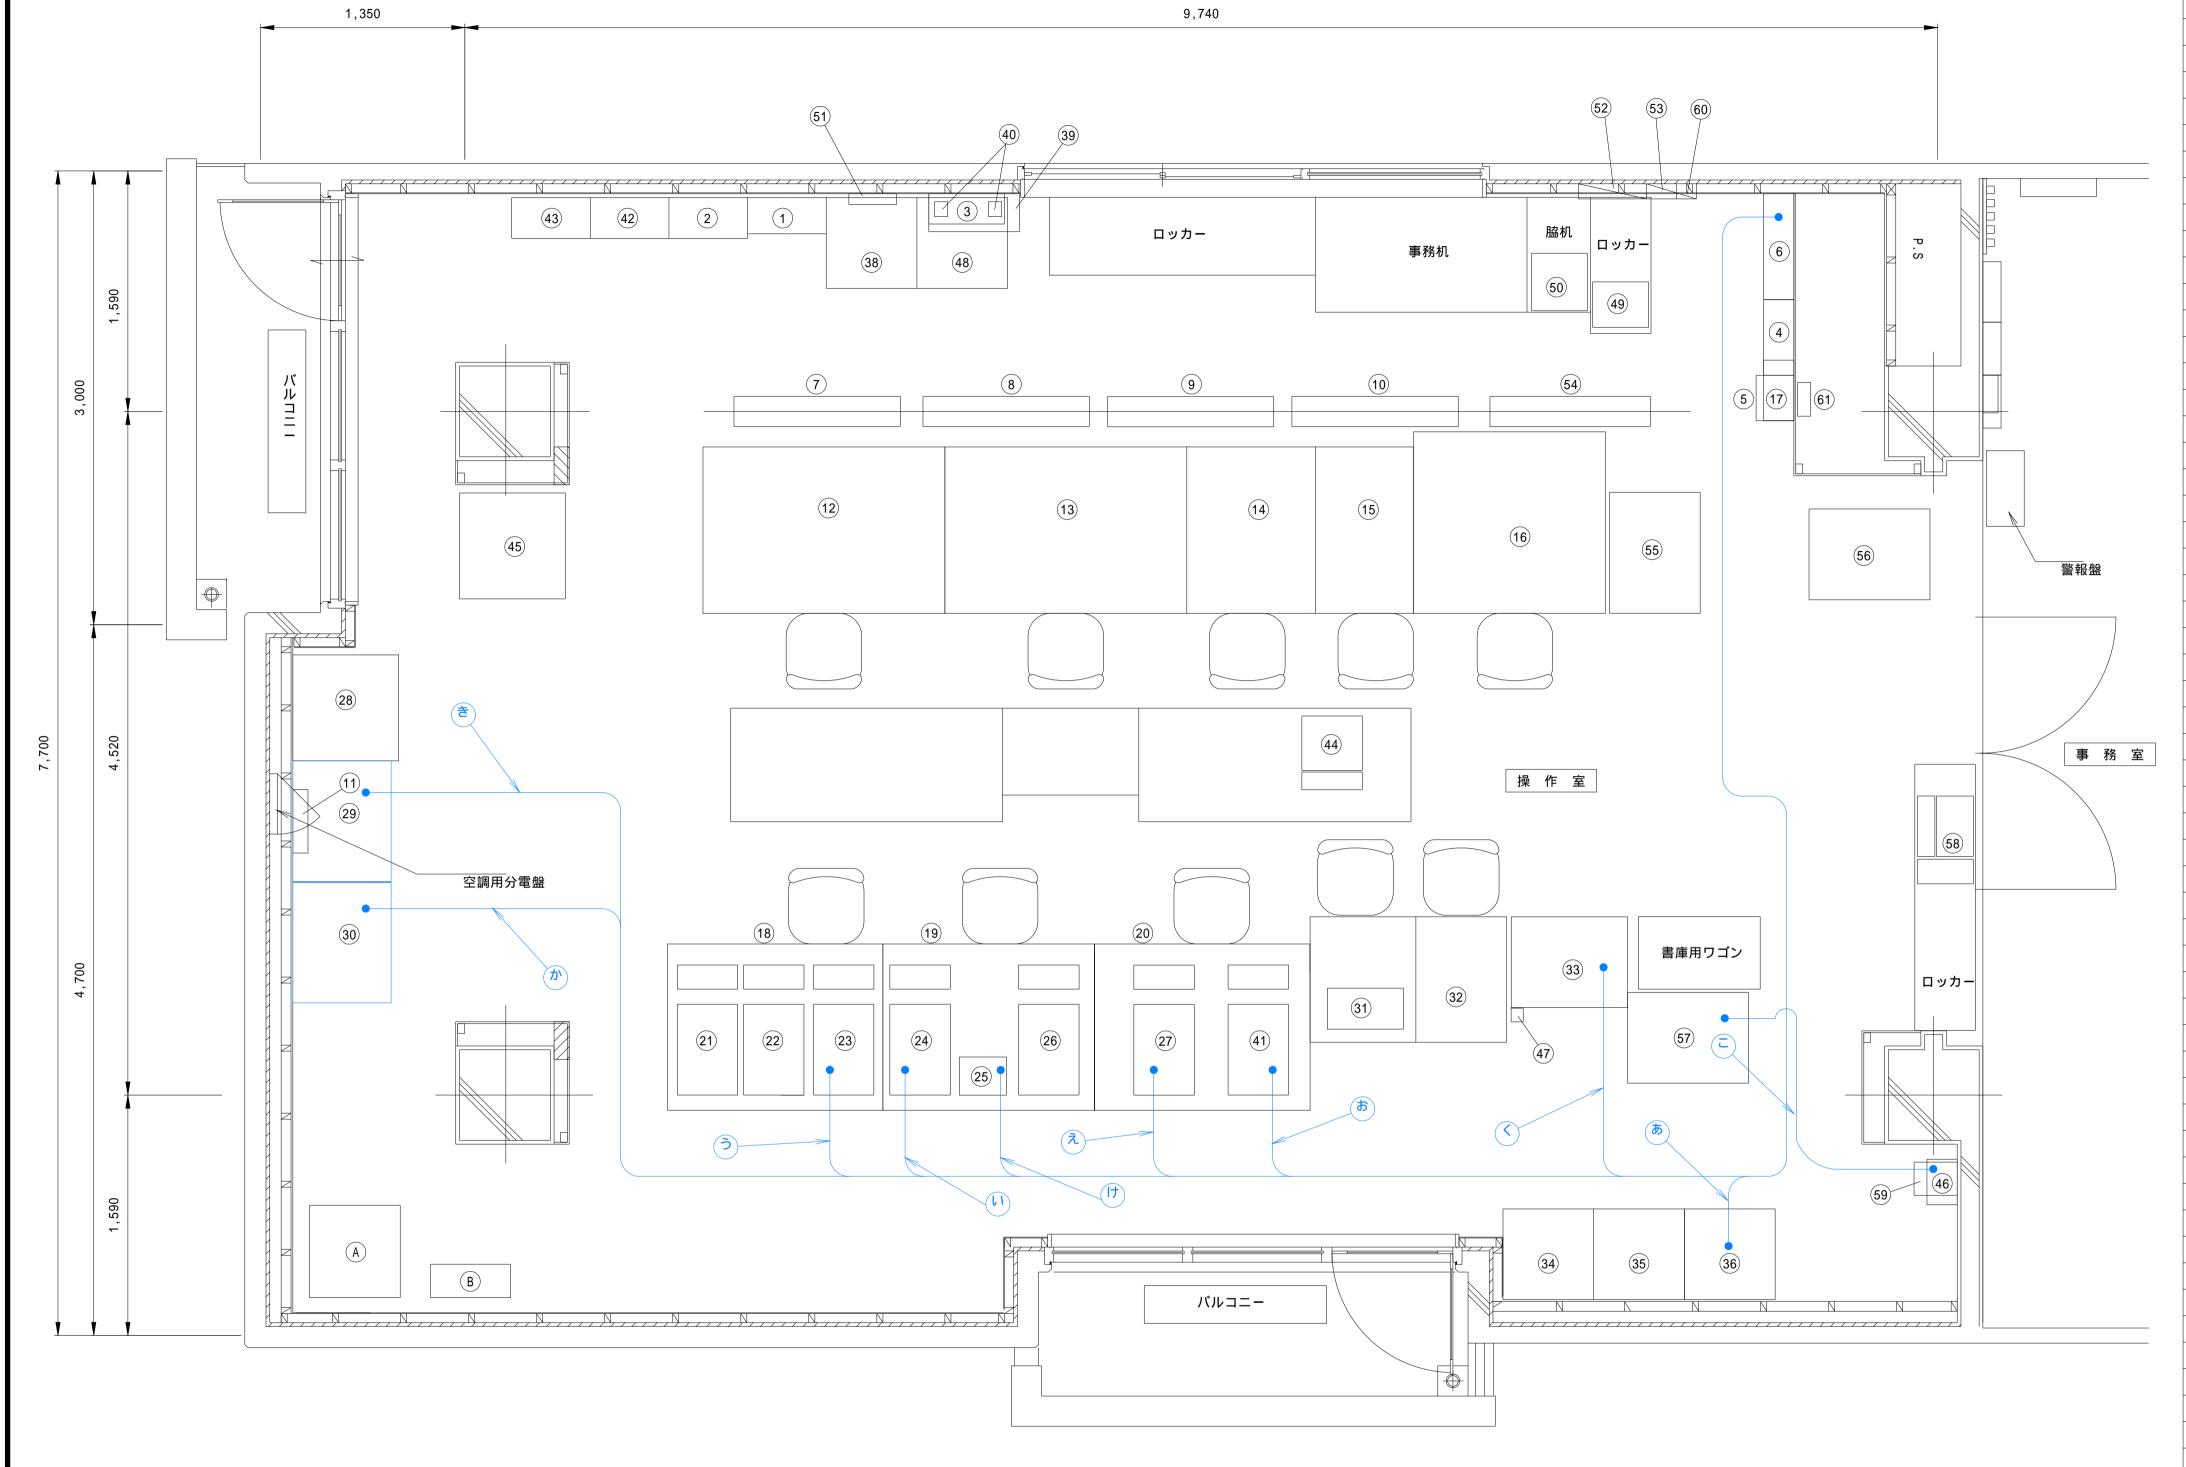

2階操作室内 電源線ケーブル 撤去数量


区間 (自)	区間 (至)	種別	名 称	配線区分	備考
あ 6 分電盤	36) 入出力処理装置11	電力ケーブル	CV-5.5sq-2C	屋内ころがし	
(L1) "	②4) TM親局装置	"	CV-5.5sq-2C	屋内ころがし	
() "	23 FAパソコン(表示記録端末装置)	"	CV-5.5sq-2C	屋内ころがし	
(え) "	②7 FAパソコン (データ処理装置)	"	CV-5.5sq-2C*2	屋内ころがし	
(a) "	(41) FAパソコン(統合管理端末装置)	"	CV-5.5sq-2C	屋内ころがし	
(h) "	② プリンタ (津風呂ダム)	"	CV-5.5sq-2C	屋内ころがし	
<u>්</u>	③ プリンタ (大迫ダム)	"	CV-5.5sq-2C	屋内ころがし	
() "	③3)シリアルアナウンスメント	"	CV-5.5sq-2C	屋内ころがし	
(j) "	(25) WEBサーバ	"	CV-5.5sq-2C	屋内ころがし	
(=) "	(57) データ転送装置	"	CV-5.5sq-2C	屋内ころがし	

盤-機器名称一覧表


機 器 名 称	寸法(W*D*H)	備考
統合管理用無線装置	260x 240x 2140x2	無線電話装置、付加装置
情報伝送装置(親局)	520x 270x 2340	
回転灯制御盤	500x 200x 500	
電源用高速避雷器 (15kVA以上 1 3W)	600x 140x 1500	—————————————————————————————————————
電源用高速避雷器 (15kVA以上 1 3W)	400x 140x 800	商用系
分電盤	600x 160x 2600	同而水
	1100x 100x 2000	エ兄い今日今か
大型液晶ディスプレイ(45型) No.1		天吊り金具含む
大型液晶ディスプレイ(45型) No.2	1100x 100x 750	天吊り金具含む
大型液晶ディスプレイ(45型) No.3	1100x 100x 750	天吊り金具含む
大型液晶ディスプレイ(45型) No.4	1100x 100x 750	天吊り金具含む
親時計装置	1100x 100x 750	電波修正機能付き
ゲート自動制御卓	1600x 1100x 1245	
監視操作卓1	1600x 1100x 1245	
監視操作卓2	850x 1100x 1245	移動無線装置含む
CCTV操作卓	650x 1100x 1245	
水道ゲート監視操作盤	1270x 1200x 1245	
通信用高速避雷器		
専用卓1(パソコン用)	1425x 1100x 700	
専用卓2(パソコン用)	1400x 1100x 700	PC2台/卓
専用卓3(パソコン用)	1425x 1100x 700	PC2台/卓
· · · · · · · · · · · · · · · · · · ·		
FAパソコン(表示記録端末装置2)		専用卓1 ゲート用
FAパソコン(表示記録端末装置1)		専用卓1 水管理用
FAパソコン(表示記録端末装置)		専用卓1 アナウスメント記録
FAパソコン(TM親局)		専用卓2
FortiGete 60E		専用卓2
FAパソコン(Webサーバー)		専用卓2
FAパソコン(データ処理装置)		専用卓3、UPS他
シリアルプリンタ	770x 600x 950	操作記録(下渕頭首工)
シリアルプリンタ	770x 600x 950	操作記録(津風呂ダム)
シリアルプリンタ	770x 600x 950	操作記録(大迫ダム)
防災無線	770x 830x 1200	, ,
気象情報システム	600x 830x 1500	
シリアルアナウンスメント	770x 600x 950	アナウンスメント記録(水管理用)
ゲート自動制御装置II	600x 620x 2150	ゲート用
	600x 620x 2150	ゲート用
ゲート自動制御装置し	600x 620x 2150	
入出力処理装置	000X 020X 2050	DBサーバ他
	000: 000 1010	
TV画面作成装置 配信装置	600x 600x 1640	4
同軸避雷器-濾波器	600x 250x 500	統管用
同軸避雷器		移動無線用(北系/南計2台)
FAパソコン(統合管理端末装置)		専用卓3
有線警報装置	520x 270x 2340	
警報制御監視装置	520x 270x 2340	
上市地点 河川水位監視用PC		
アナウスメント記録用プリンタ	700x 700x 1300	カラーレーザープリンタ
データ転送装置分電盤		防災情報NW用
LAN-シリアル変換器		架下に設置
TV変調器	600x 600x 1045	
プリンター (Canon)	370x 300x 135	
	370x 300x 133	
プリンター (Canon)		
ミキシングフィルター (Yagi)	315x 70x 180	
調査計画課分電盤	450x 20x 900	
奈良県防災無線分電盤	200x 20x 300	
大型液晶ディスプレイ(45型) No.5	1060x 20x 630	天吊り金具含む
奈良県防災情報端末収容卓	600x 800x 1500	
奈良県防災情報端末収容架	600x 800x 1400	(有線)
データ転送装置	600x 800x 700	
左岸監視カメラ用PC		
ロール紙型長期巻記録計		
	330x 30x 330	
家庭用電源分電盤	330x 30X 33U	
光成端箱		
遠方監視制御装置(親局) (TM-S含む)		水道局用
		水道局用


■ : 配線撤去(電源線)

工事名	令和6年度 十津川紀の川直轄管理事業 統合管理所水管理設備更新工事			
図面名	統合管理所2階旧操	操作室 ケーブ (撤去)	ル配線図(電源線)	
作成年月日				
縮尺	S=1:25	図面番号	10	
会 社 名				
事業所名	近畿農政局 南	近畿土地改良	見調査管理事務所	

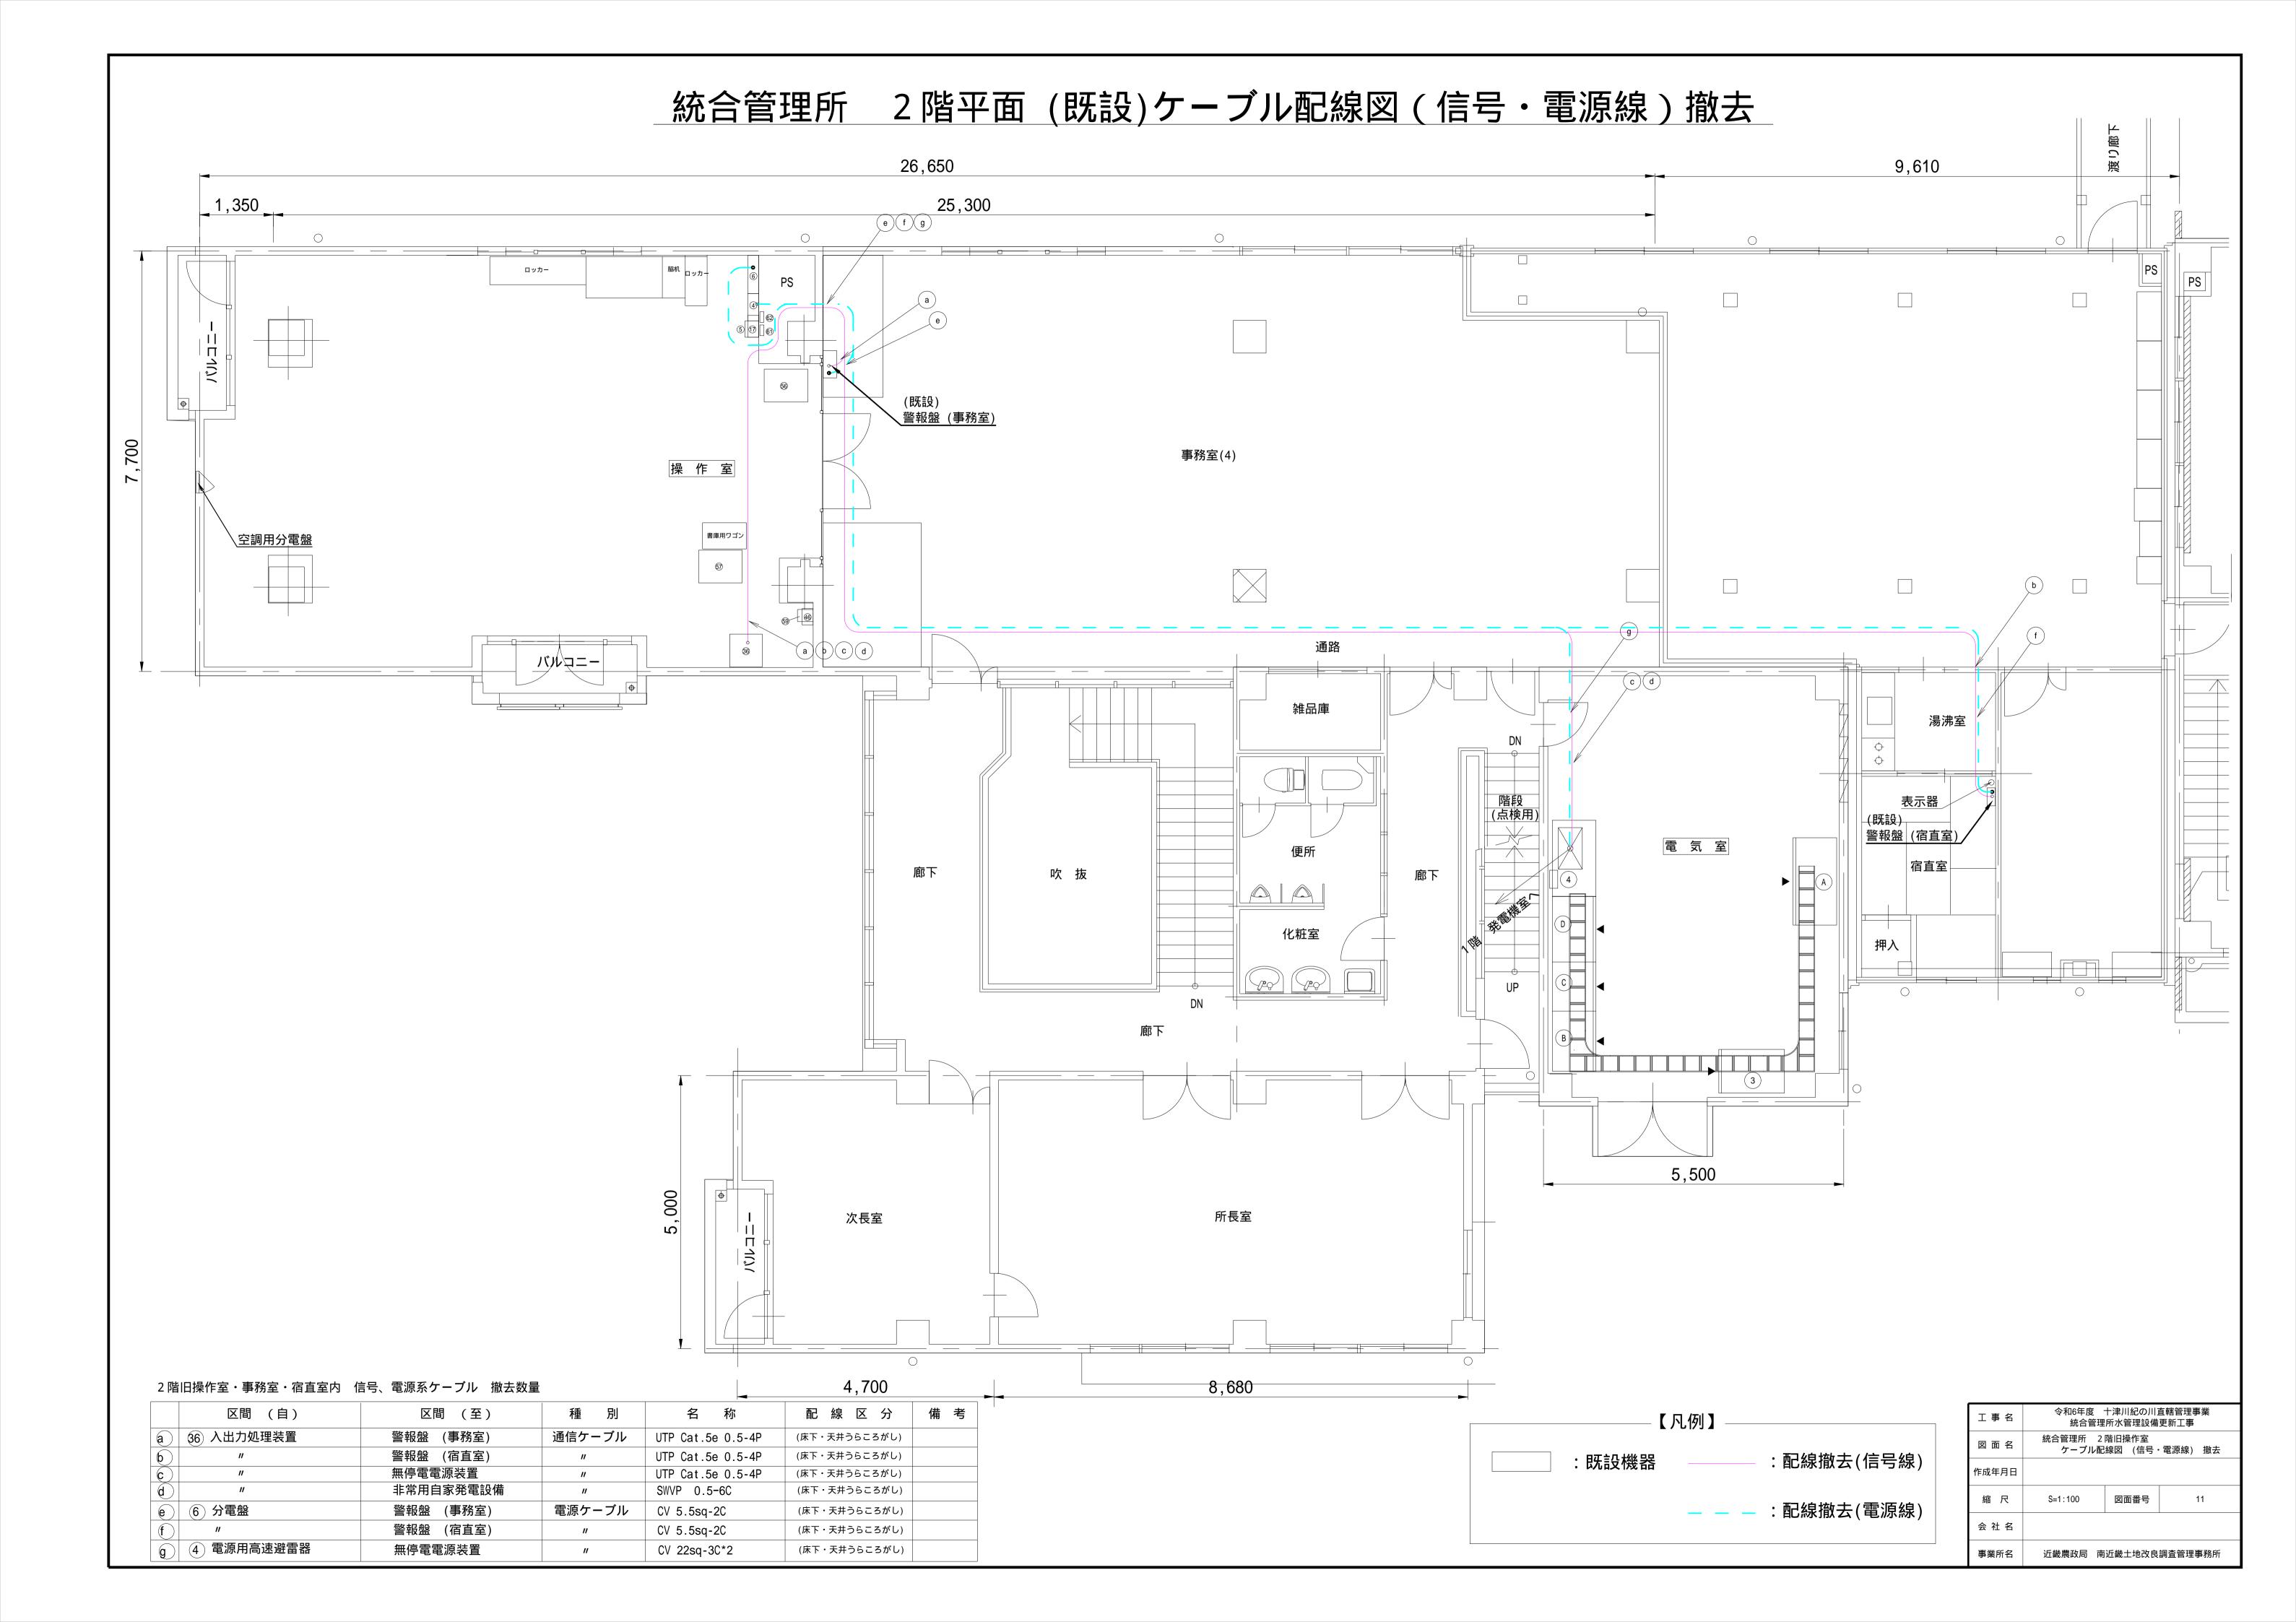

統合管理所屋上・鉄塔機器配置図

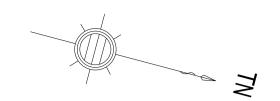


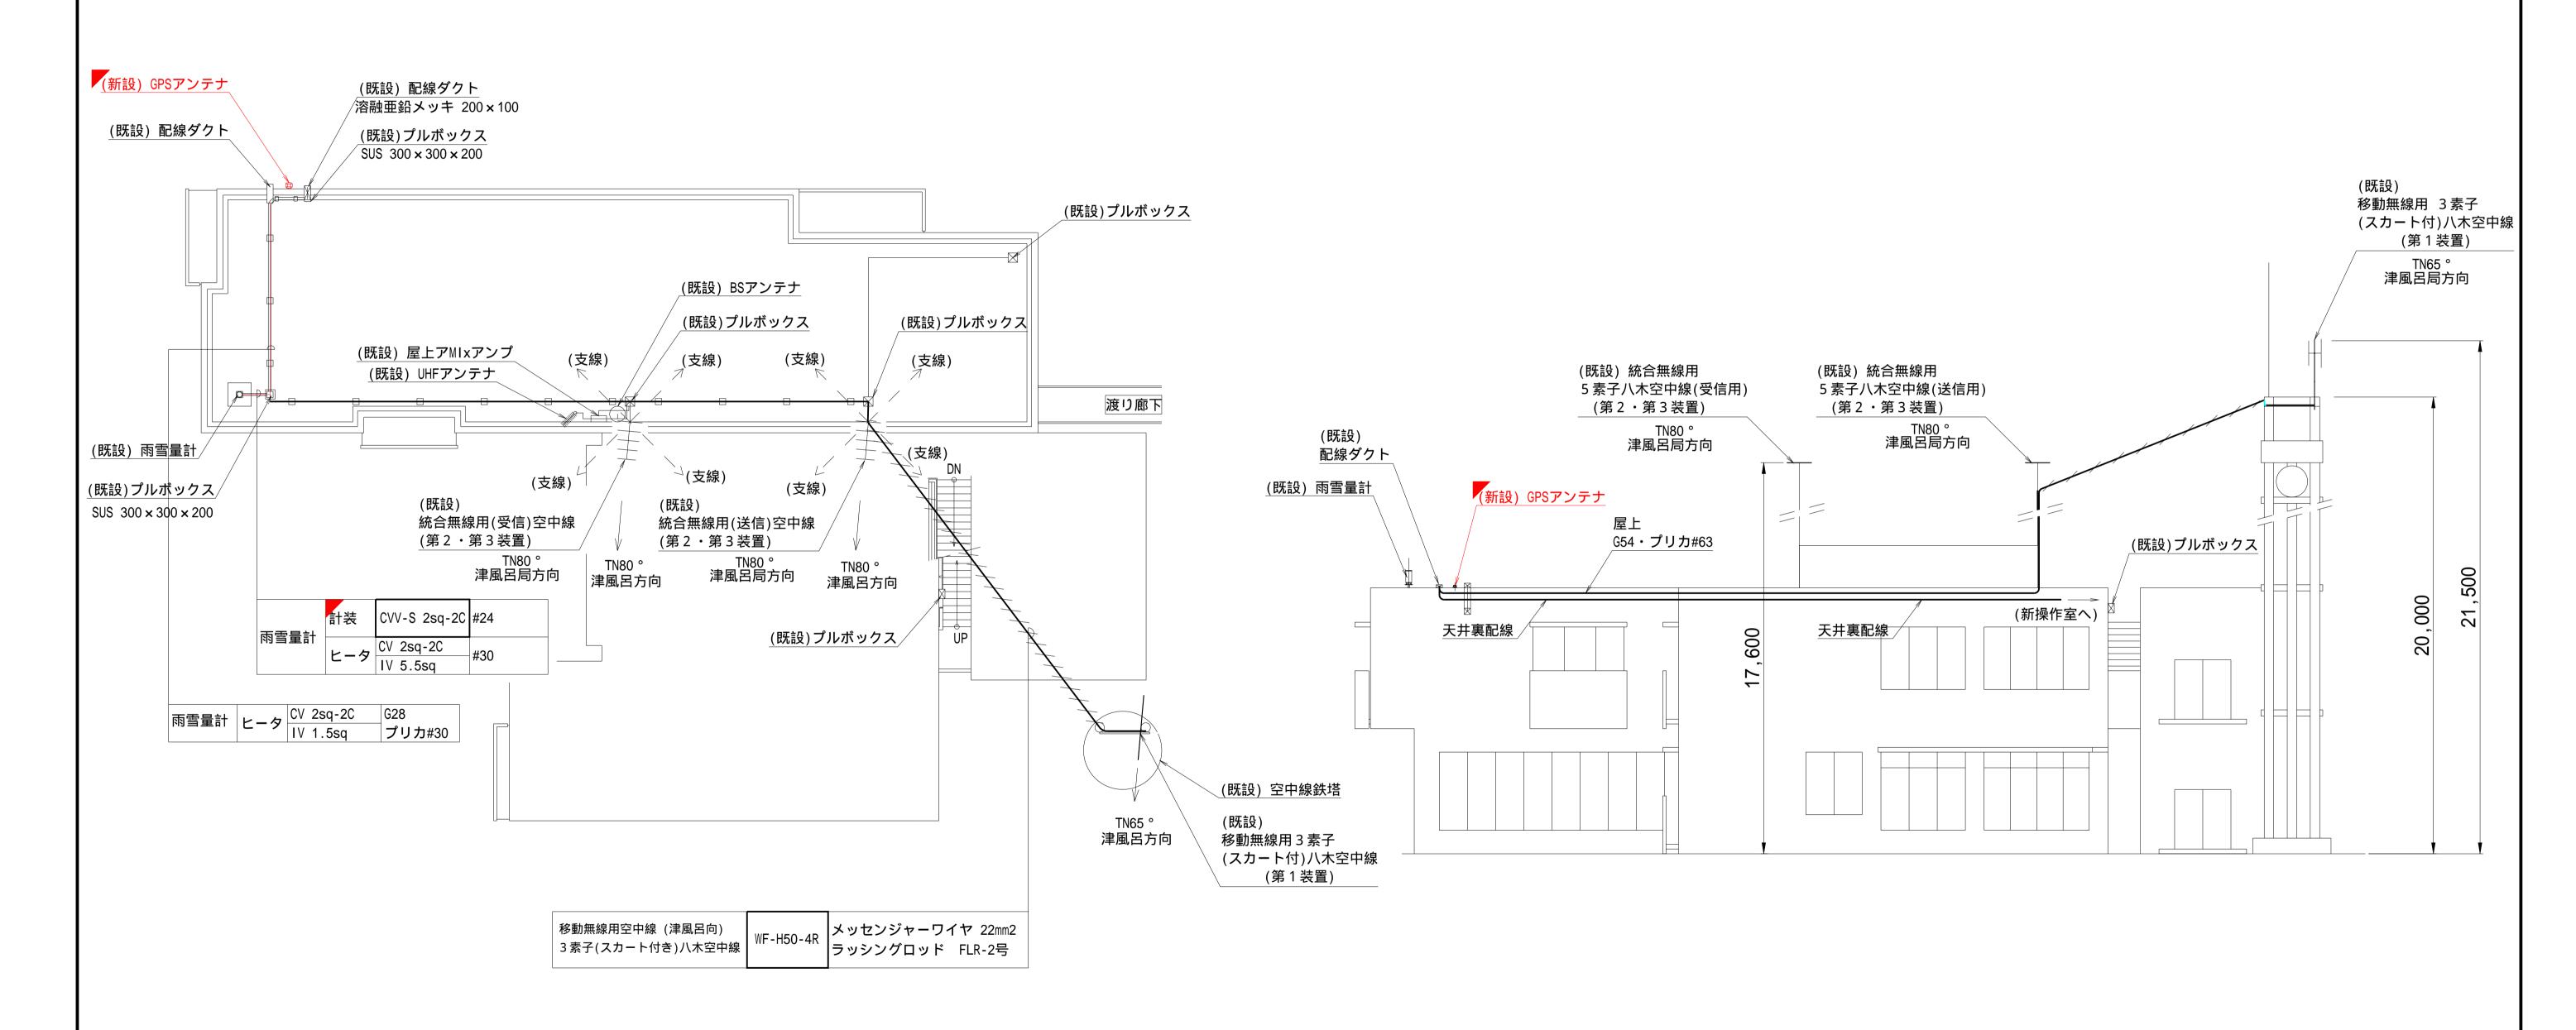


ケーブル保護配管、架空配線材は (既設) 使用とする。

下渕統合管理所屋上 平面図 (S=1/100)

下渕統合管理所屋上 正面図 (S=1/100)

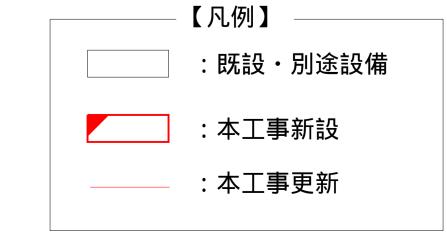

工事名	令和6年度 十津川紀の川直轄管理事業 統合管理所水管理設備更新工事			
図面名	統合管理所	屋上・鉄塔梯	幾器配置図	
作成年月日				
縮尺	図示	図面番号	12	
会社名				
事業所名	近畿農政局 南	近畿土地改良	調査管理事務所	

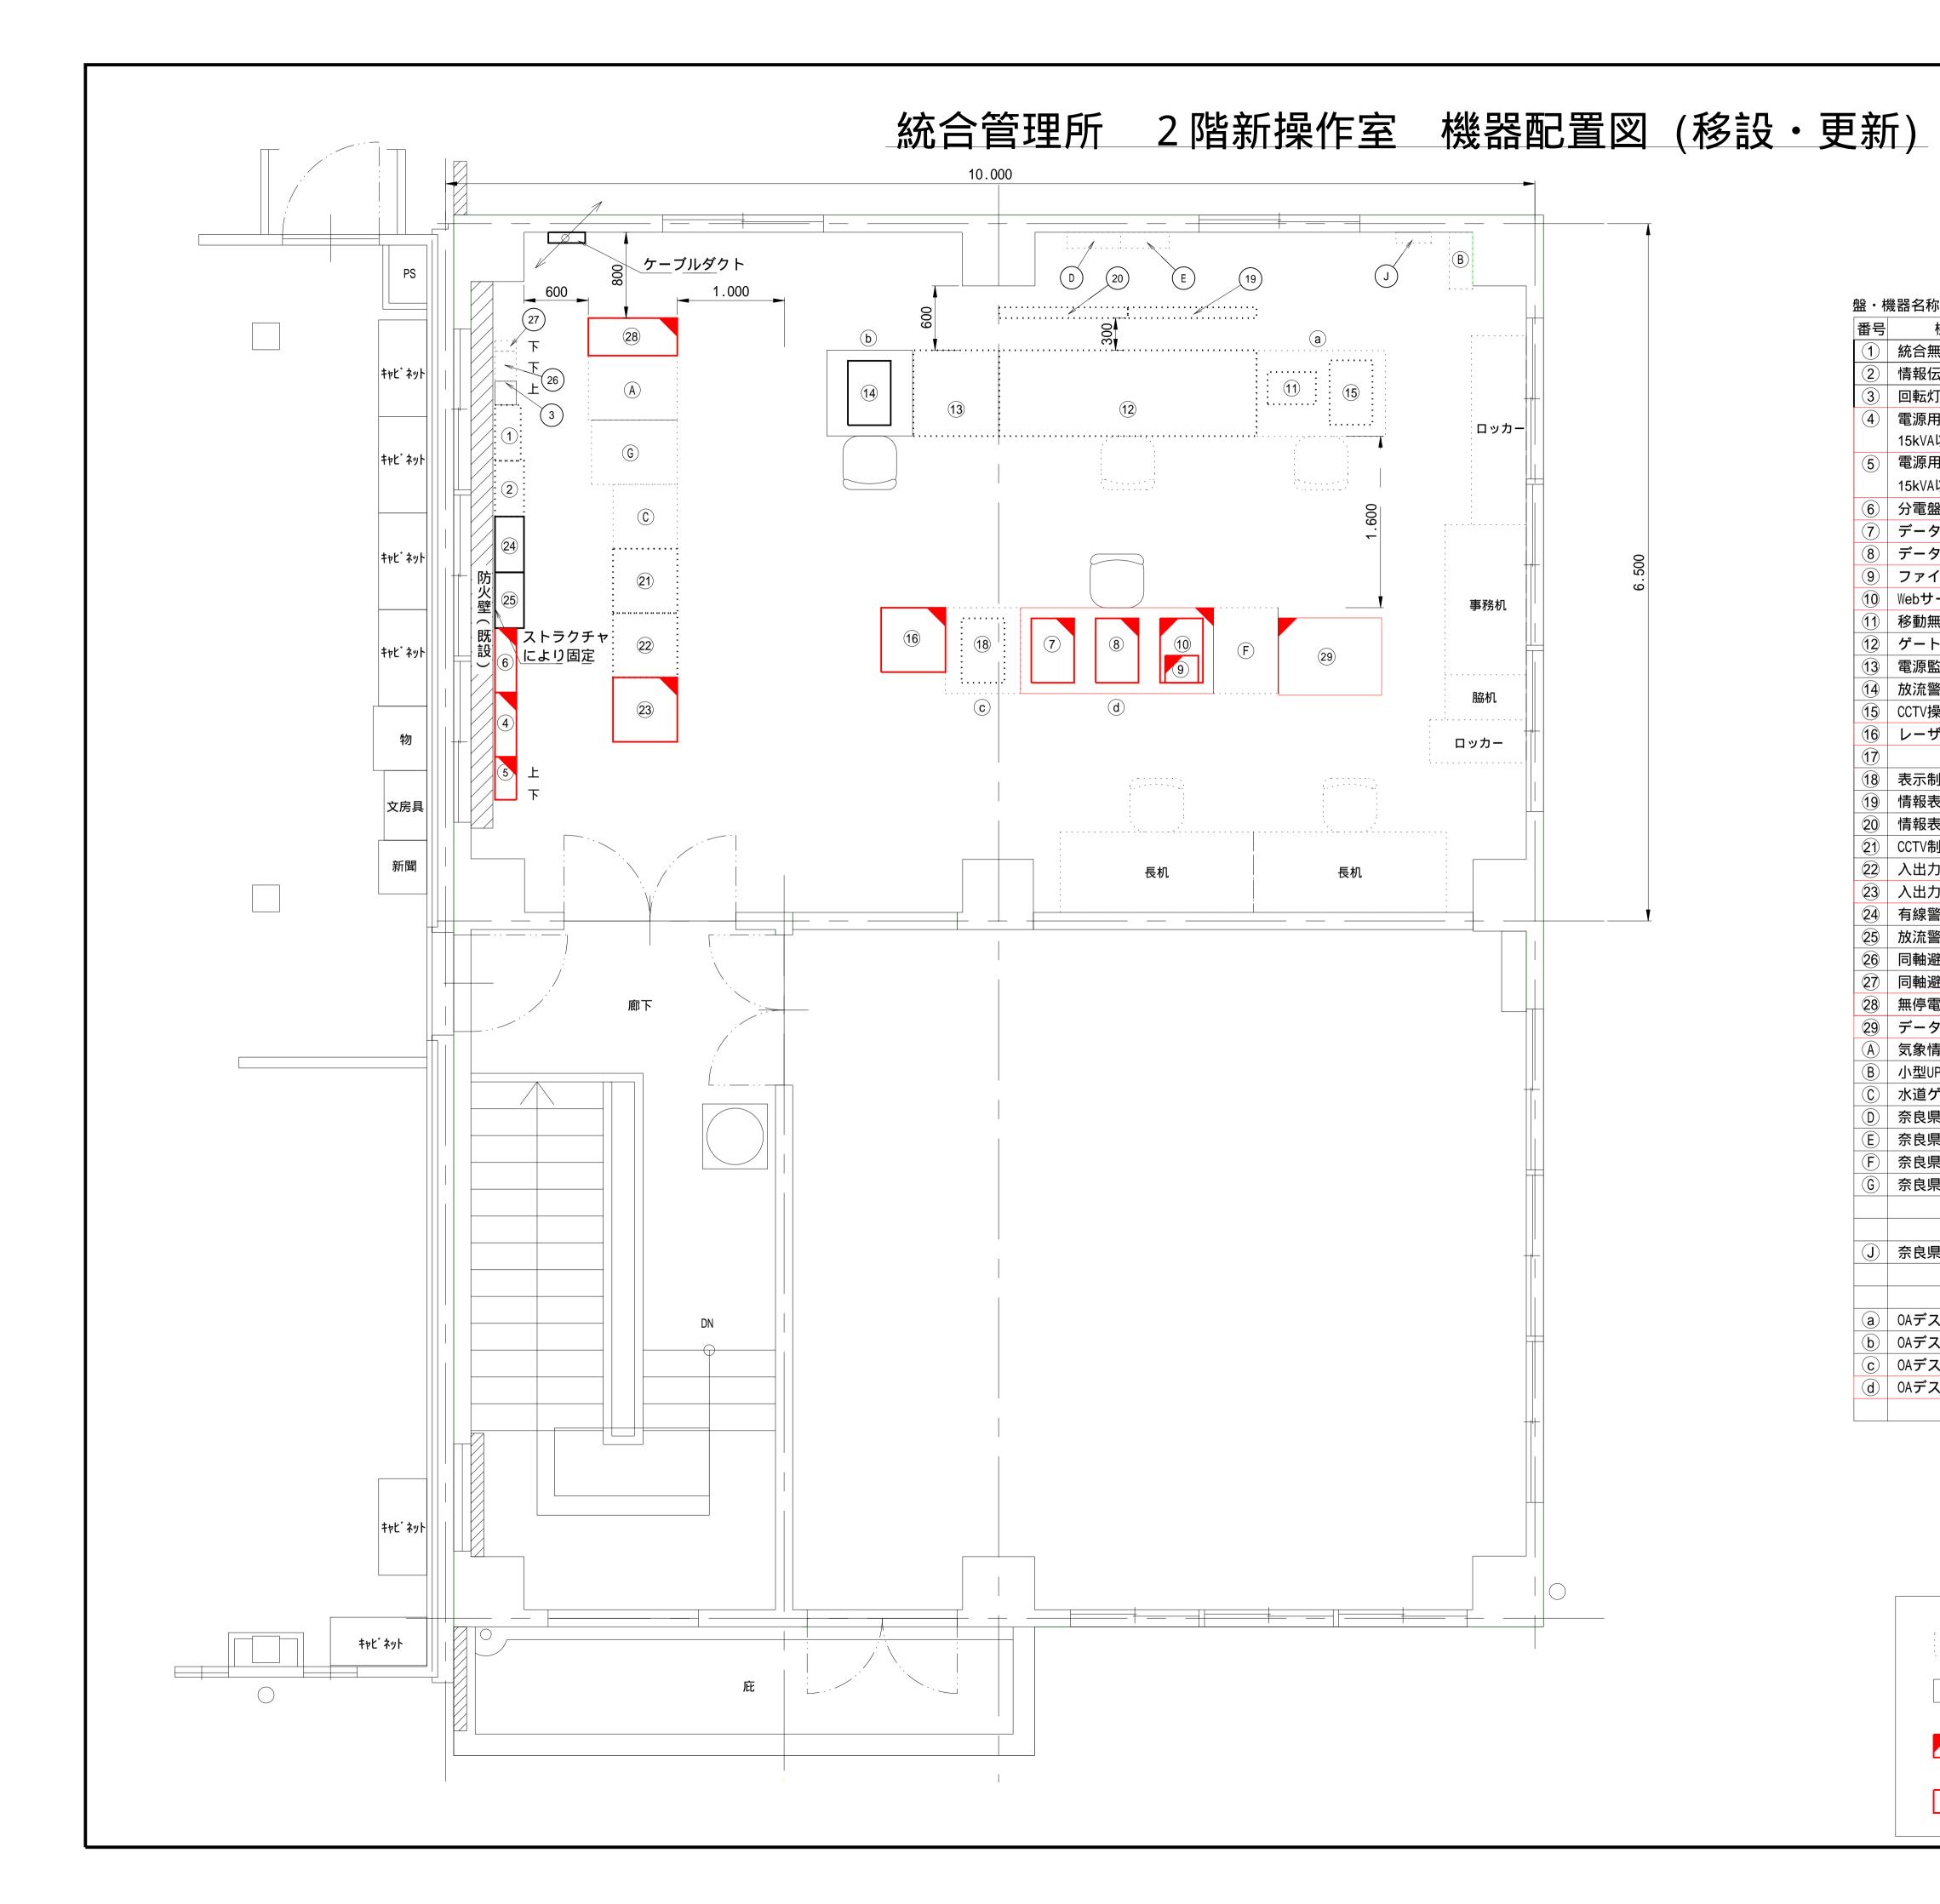

盤・機器名称一覧表

号	機器名称	寸法(W×D×H)	備考
1)	統合無線装置	260x 240x 2140x2	無線電話装置、付加装置
2	情報伝送装置(親局)	520x 270x 2340	
3	回転灯制御盤	500x 200x 500	
4	電源用高速避雷器	600x 140x 1500	年 / 京東 2
	15kVA以上 1 3W		無停電系
5	電源用高速避雷器	400x 140x 800	** III &
	15kVA以上 1 3W		商用系
6	分電盤	600x 160x 2600	
7	データ処理装置		
8	データ処理装置	1800x 800x 1200	
9	ファイアウォール	1000% 000% 1200	
10	Webサーバー		
11)	移動無線基地局装置	450x 300x 200	
12	ゲート操作卓	2400x 800x 1300	
13	電源監視操作卓	800x 800x 1200	
14	放流警報監視操作卓	800x 800x 1245	
15)	CCTV操作卓	800x 800x 1200	
16	レーザプリンタ	600x 600x 900	
17)			
18	表示制御装置	700x 800x 1200	
19	情報表示盤1		
20	情報表示盤2		
21)	CCTV制御装置	600x 600x 2050	
22	入出力処理装置	600x 600x 2050	光成端箱を含む
23	入出力処理装置	600x 600x 2050	75
24)	有線警報装置	520x 270x 2340	
25	放流警報制御監視装置	520x 270x 2340	
26	同軸避雷器・濾波器	600x 250x 500	
27)			移動無線用
28	無停電電源装置(7.5kVA)	350x 830x 850	リンキリハベルがい
29	データ転送装置	600x 800x 700	
A		600x 830x 1500	
B			
$\overline{\mathbb{C}}$		600x 600x 2200	水道局用
<u>D</u>	 奈良県防災情報用端子盤	500x 150x 400	奈良県防災用
E	· · · · · · · · · · · · · · · · · · ·	450x 150x 500	奈良県防災用
_		600x 800x 1500	
F G	奈良県防災情報端末収容卓	600x 800x 1400	奈良県防災用
<u>ق</u>	奈良県防災情報端末収容架	0000 0000 1400	奈良県防災用
J	奈良県防災無線分電盤	200x 20x 300	奈良県防災無線用
	0A=17.7	1200x 800x 720	
<u>a</u>	OAデスク	800x 800x 720	
b	OAデスク		# #u/mult ==
<u>c</u>	OAデスク	700x 800x 720	表示制御装置用
\bigcirc	OAデスク	1800x 800x 720	データ処理装置/Webサーバー用

【凡例】


:別途設備

:既設

: 本工事移設

:本工事更新

工事名	令和6年度 十津川紀の川直轄管理事業 統合管理所水管理設備更新工事			
図面名	統合管理所 2 階新	燥作室機器配	置図 (移設・更新)	
作成年月日				
縮尺	1:30	図面番号	13	
会 社 名				
事業所名	近畿農政局 南	近畿土地改良	調査管理事務所	

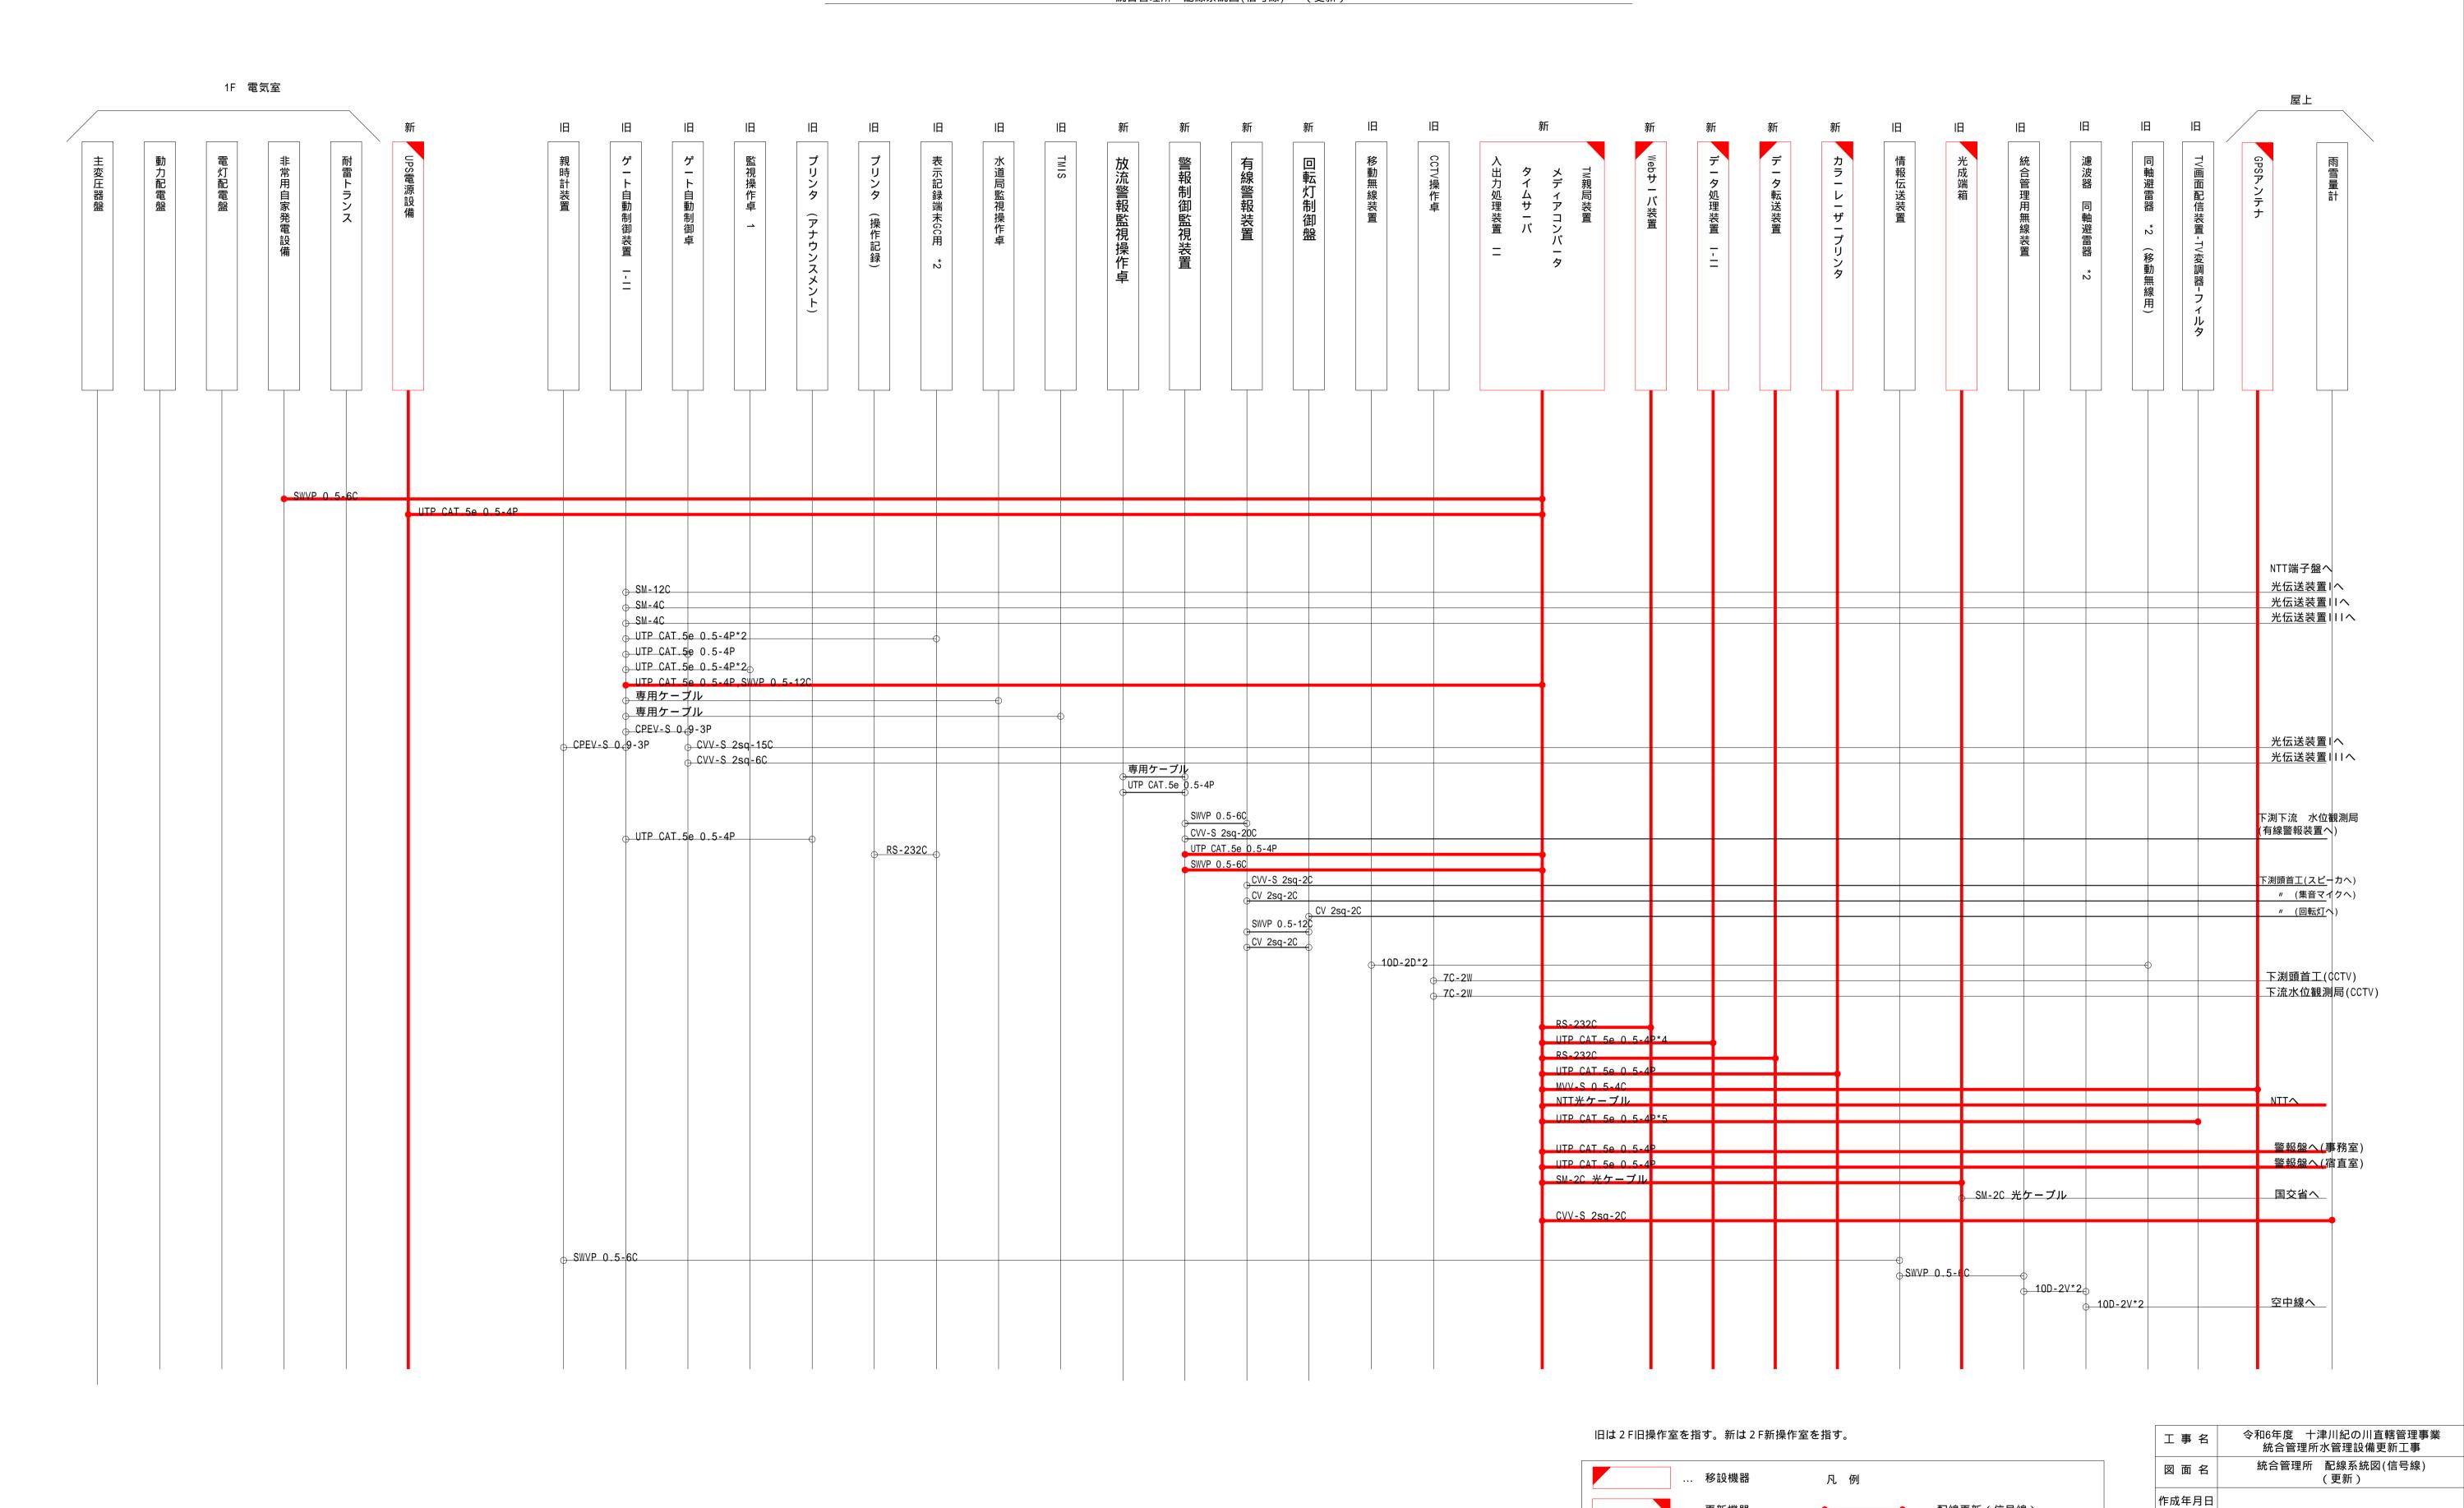

更新機器

既設流用機器

━━ ... 配線更新(信号線)

○ ... 既設配線流用(信号線)


No.Scale 図面番号


事業所名 近畿農政局 南近畿土地改良調査管理事務所

14

縮尺

会 社 名

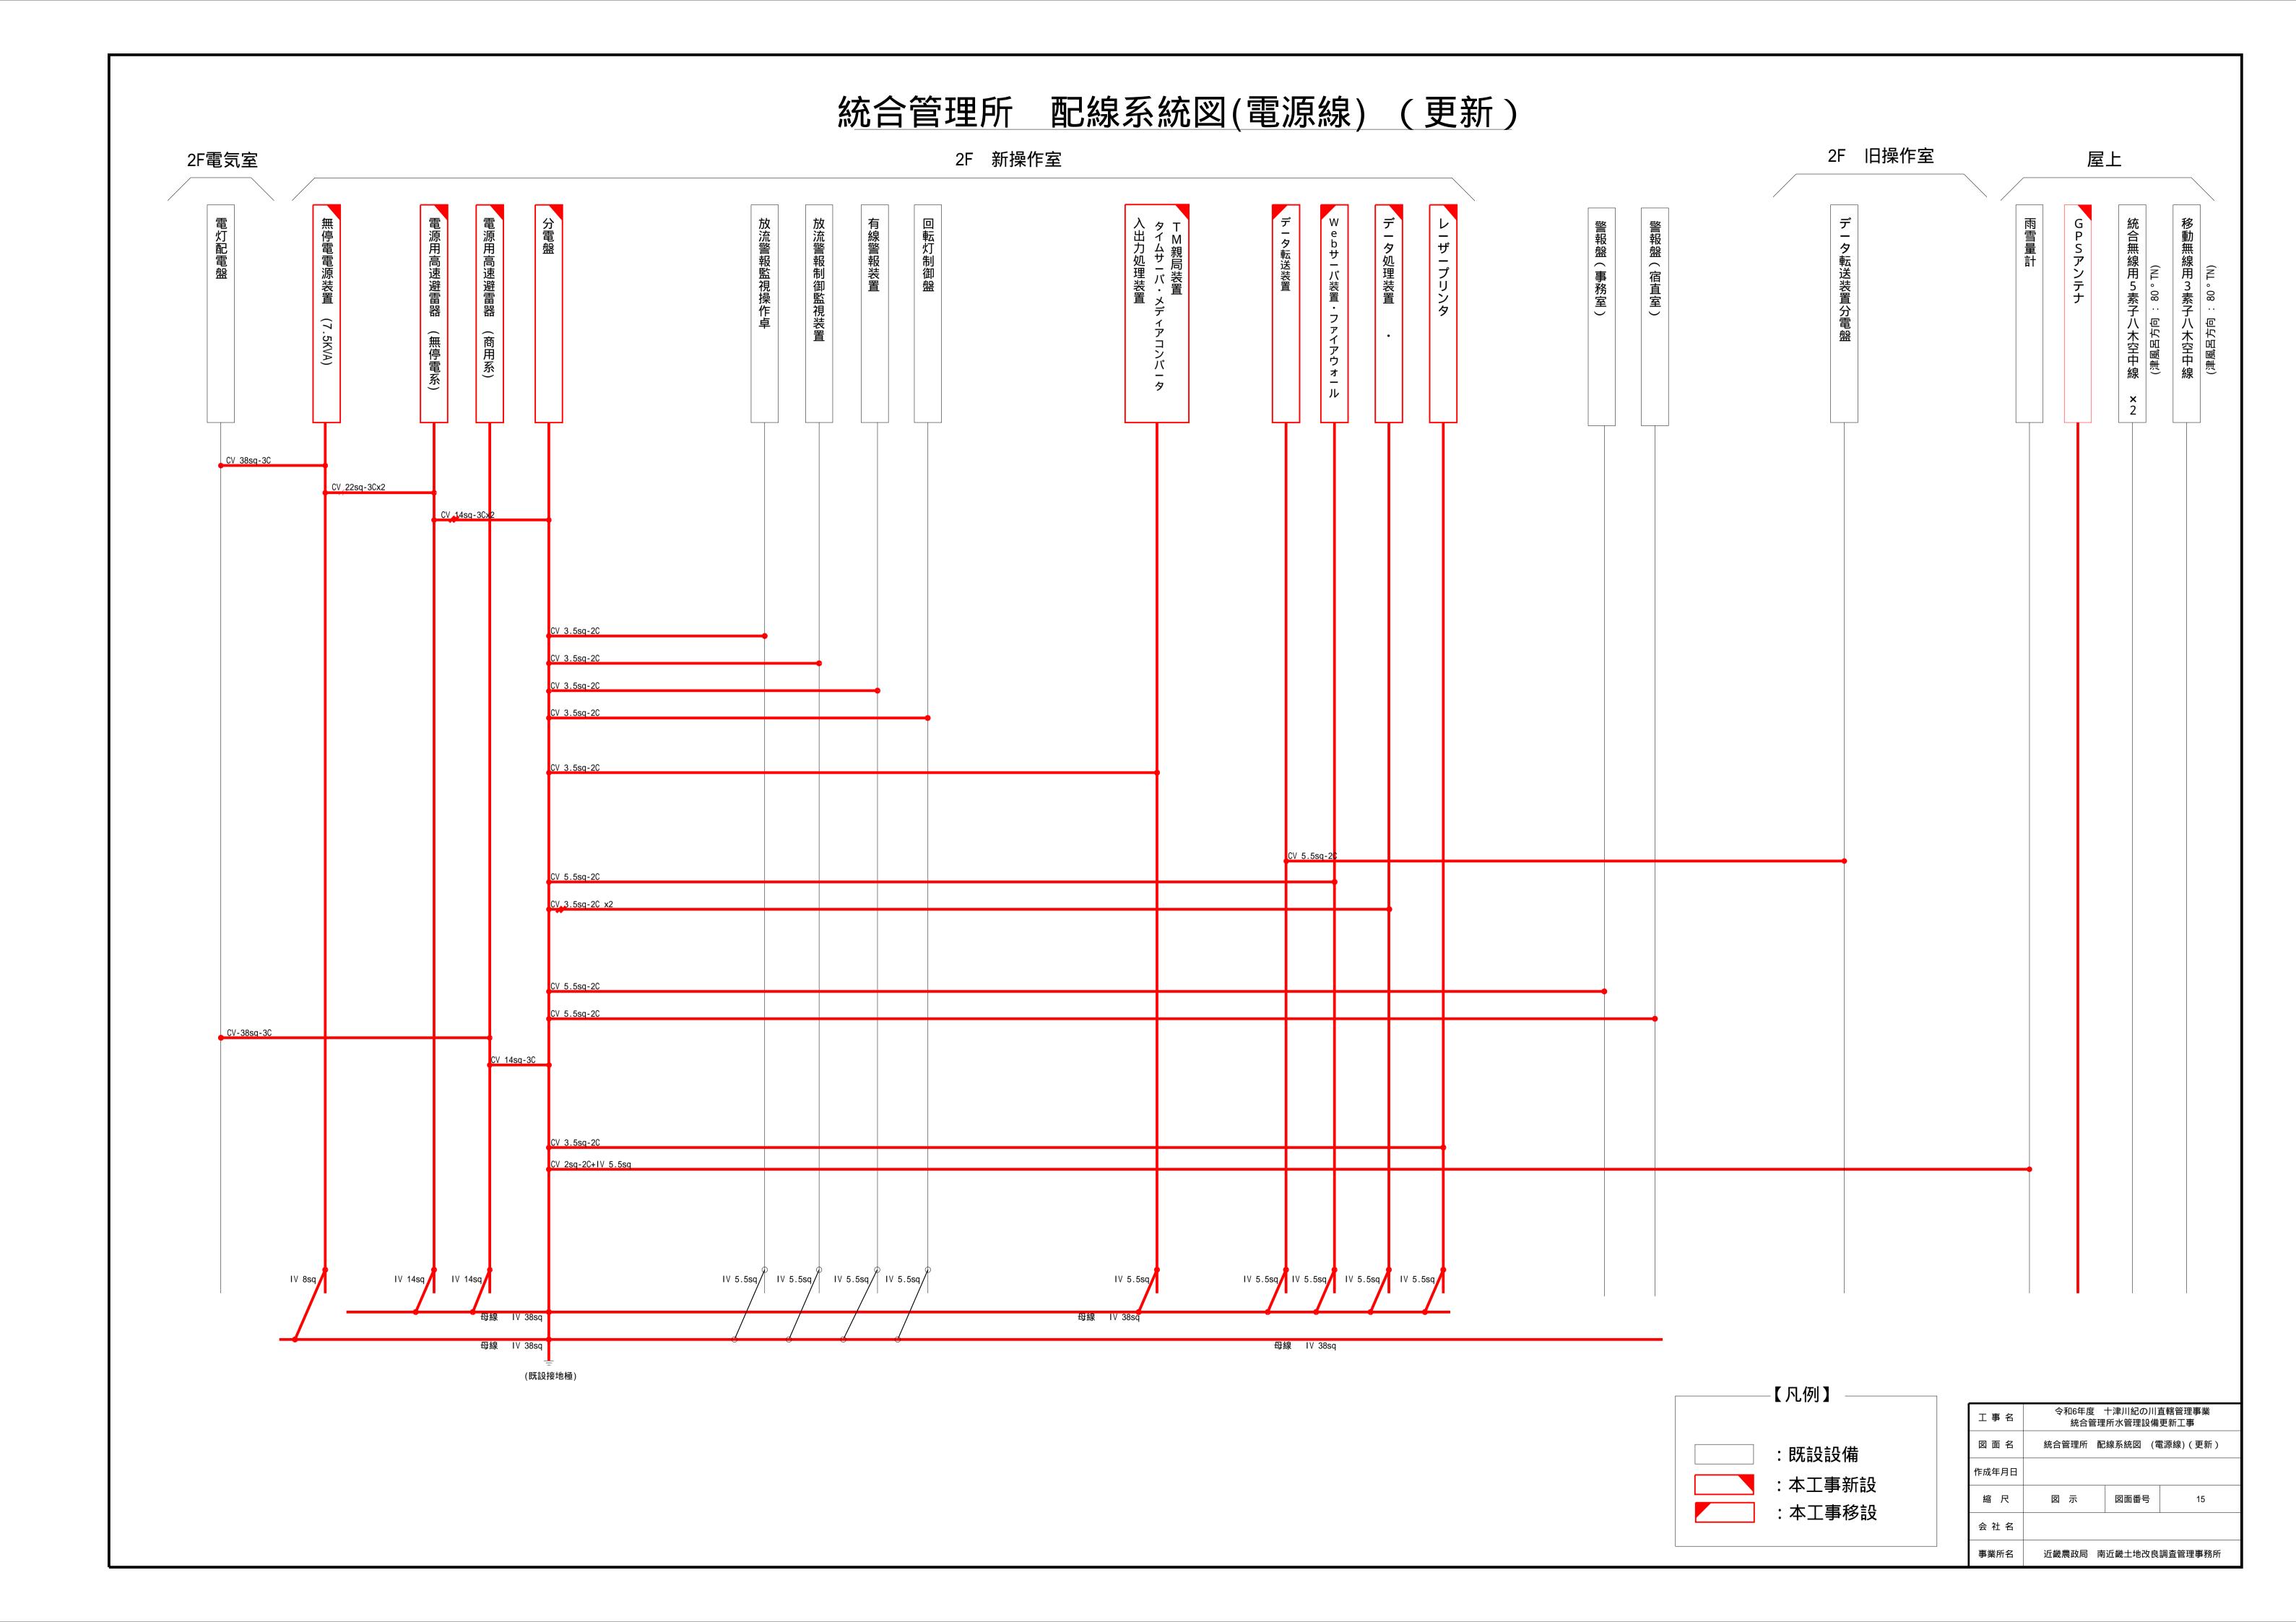

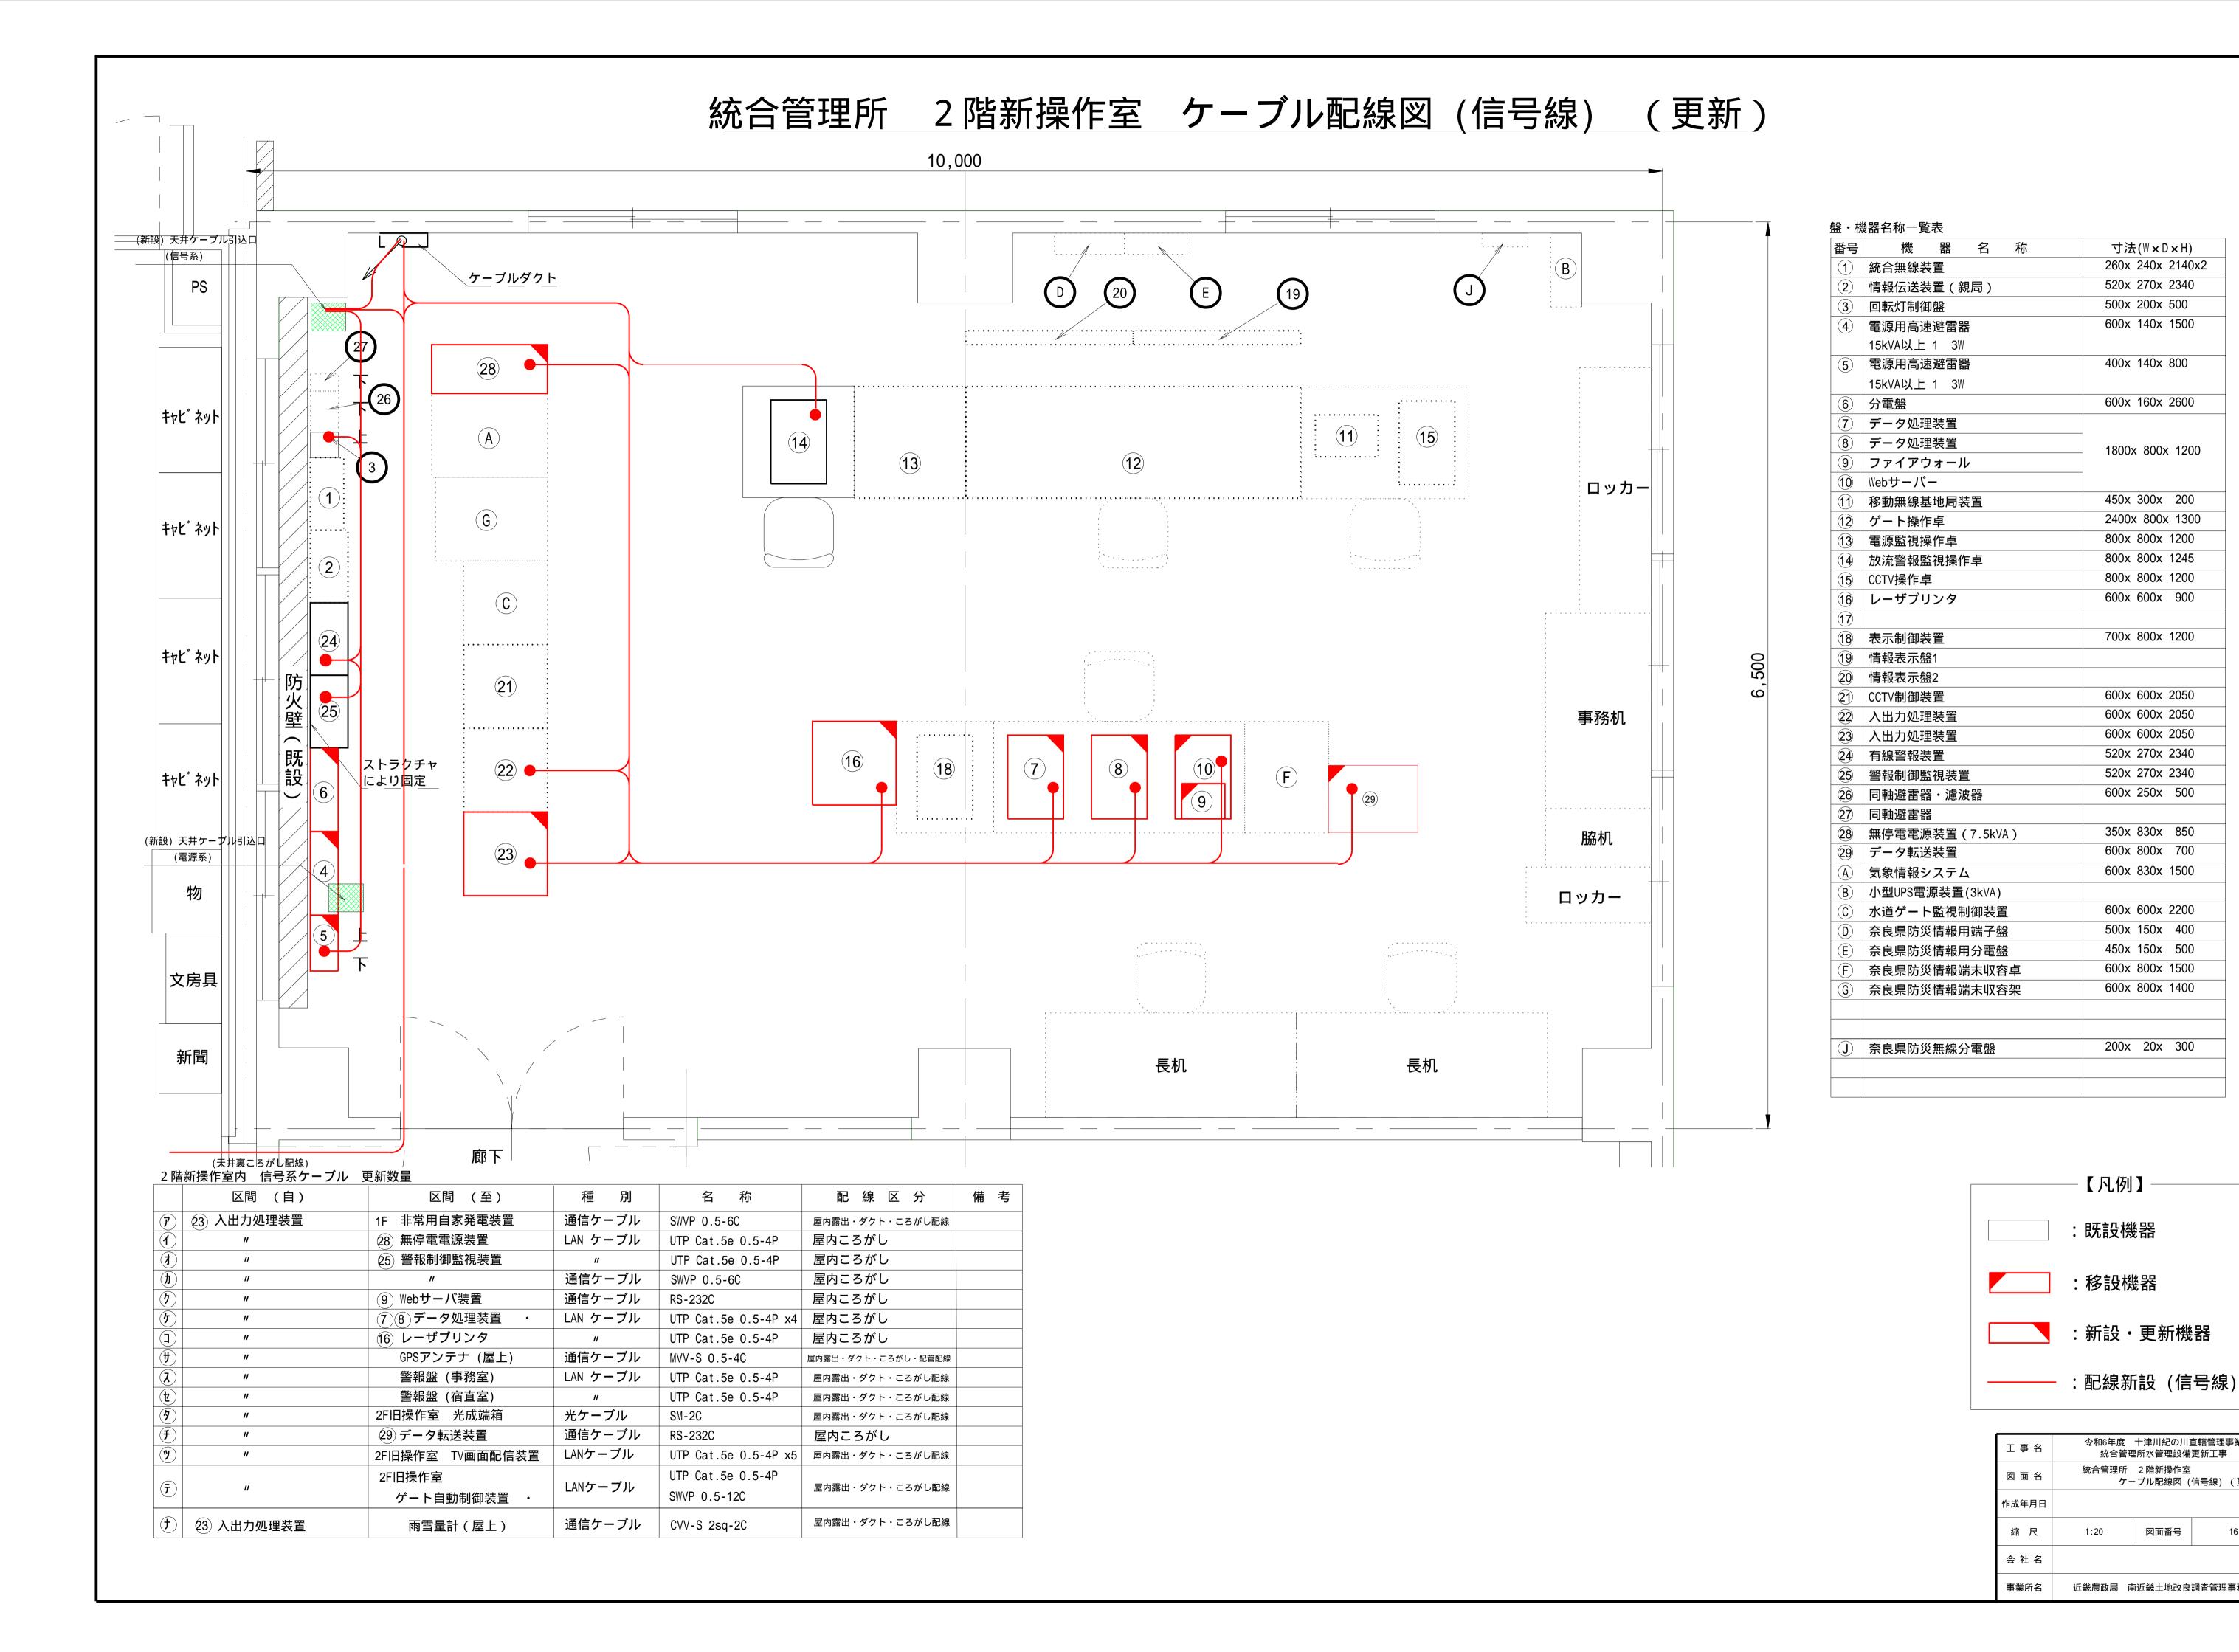

寸法(W×D×H) 260x 240x 2140x2

520x 270x 2340

600x 140x 1500

400x 140x 800

600x 160x 2600

1800x 800x 1200

450x 300x 200

2400x 800x 1300

800x 800x 1200

800x 800x 1245 800x 800x 1200

600x 600x 900

700x 800x 1200

600x 600x 2050

600x 600x 2050 600x 600x 2050

520x 270x 2340

520x 270x 2340

600x 250x 500

350x 830x 850

600x 800x 700

600x 830x 1500

600x 600x 2200

500x 150x 400

450x 150x 500

600x 800x 1500

600x 800x 1400

200x 20x 300

【凡例】

:既設機器

:移設機器

作成年月日

会 社 名

:新設・更新機器

令和6年度 十津川紀の川直轄管理事業

統合管理所水管理設備更新工事


統合管理所 2階新操作室 ケーブル配線図(信号線)(更新)

図面番号

近畿農政局 南近畿土地改良調査管理事務所

500x 200x 500

統合管理所 1階発電機室・2階電気室 ケーブル配線図(信号線)(更新)

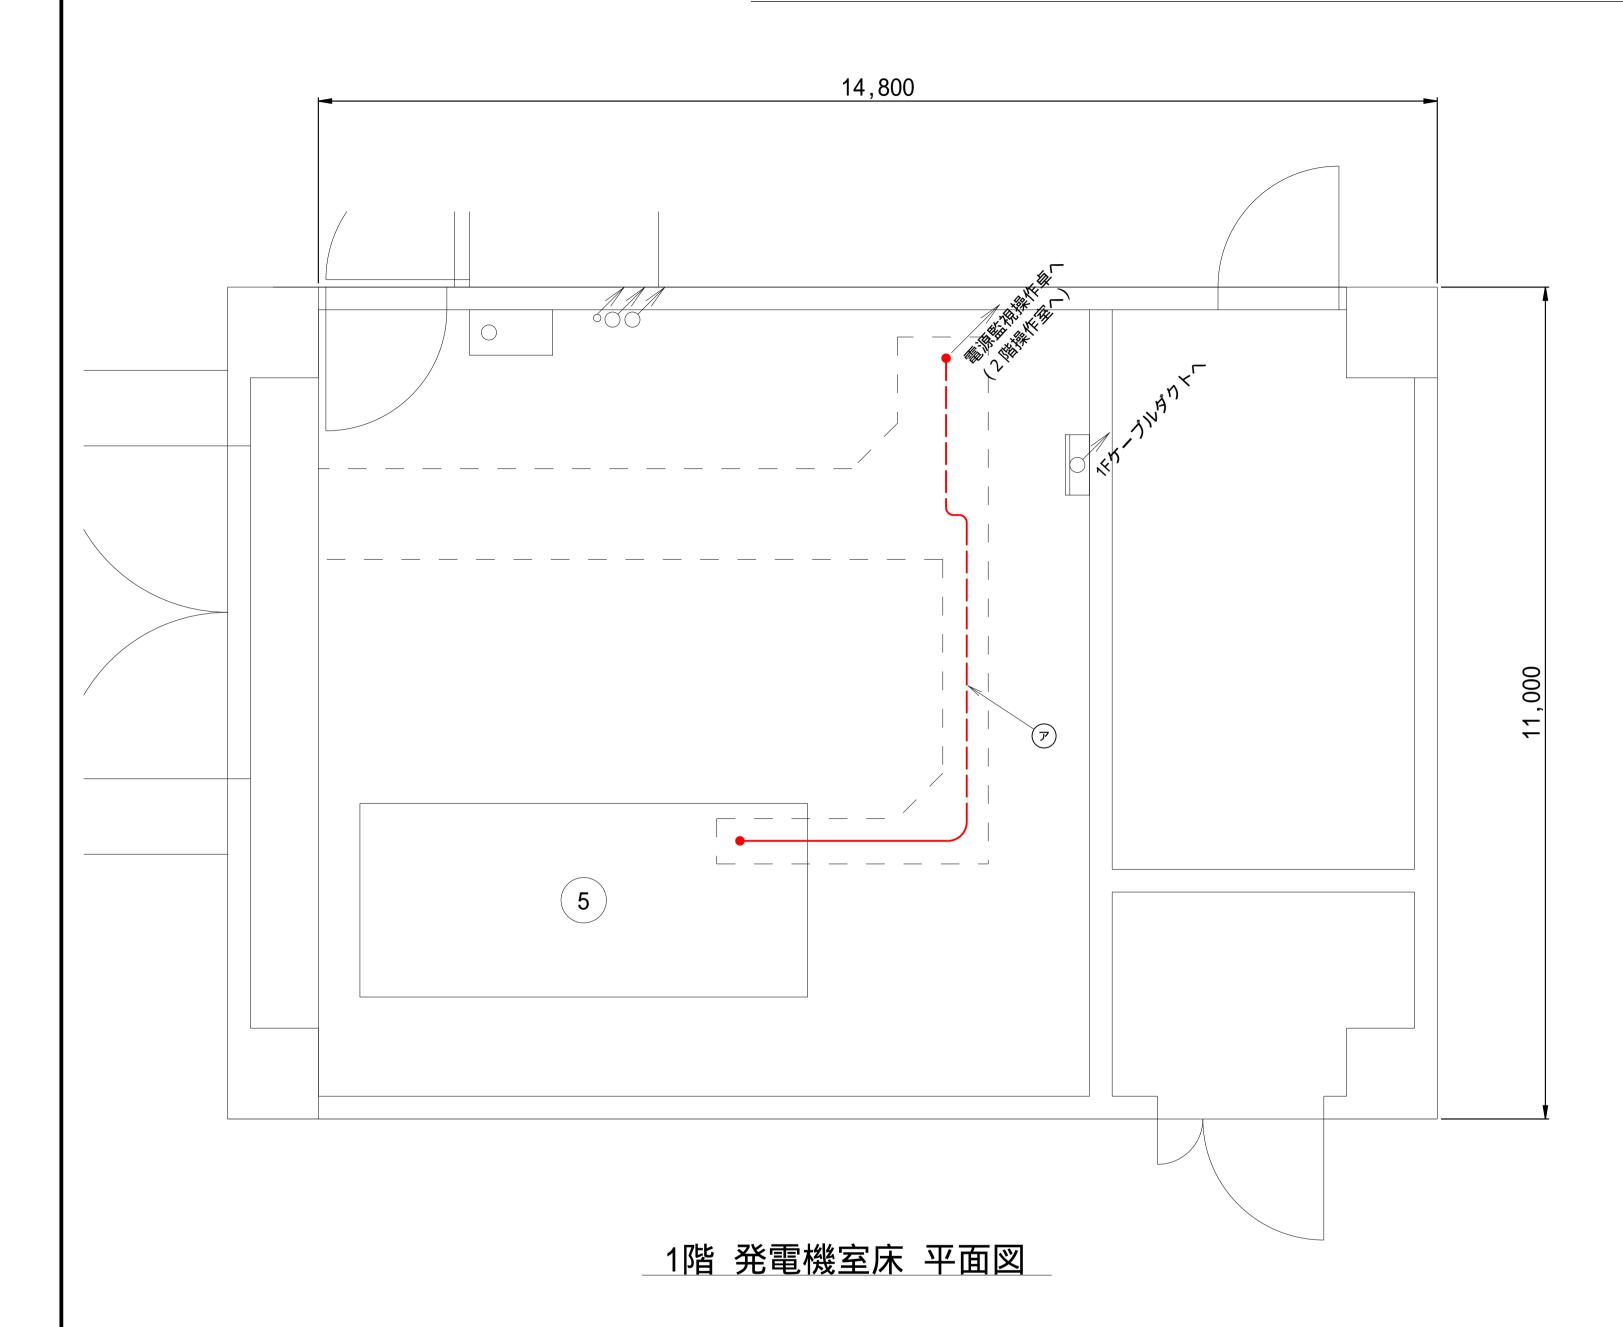

No	盤名称
5	非常用自家発電装置

1 階発電機室・2 階電気室内 信号系ケーブル 更新数量

	区間 (自)	区間 (至)	種 別	名 称	配 線 区 分	備考
7	23) 入出力処理装置	5 非常用自家発電装置	"	SWVP 0.5-6C	ダクト・屋内ころがし	


_【凡例】


:既設・別途設備


一 :配線更新(信号線)

工事名令和6年度 十津川紀の川直轄管理事業 統合管理所水管理設備更新工事図面名統合管理所 1 階発電機室・2 階電気室 ケーブル配線図 (信号線) (更新)作成年月日イエラン 図面番号17会社名会社名


近畿農政局 南近畿土地改良調査管理事務所

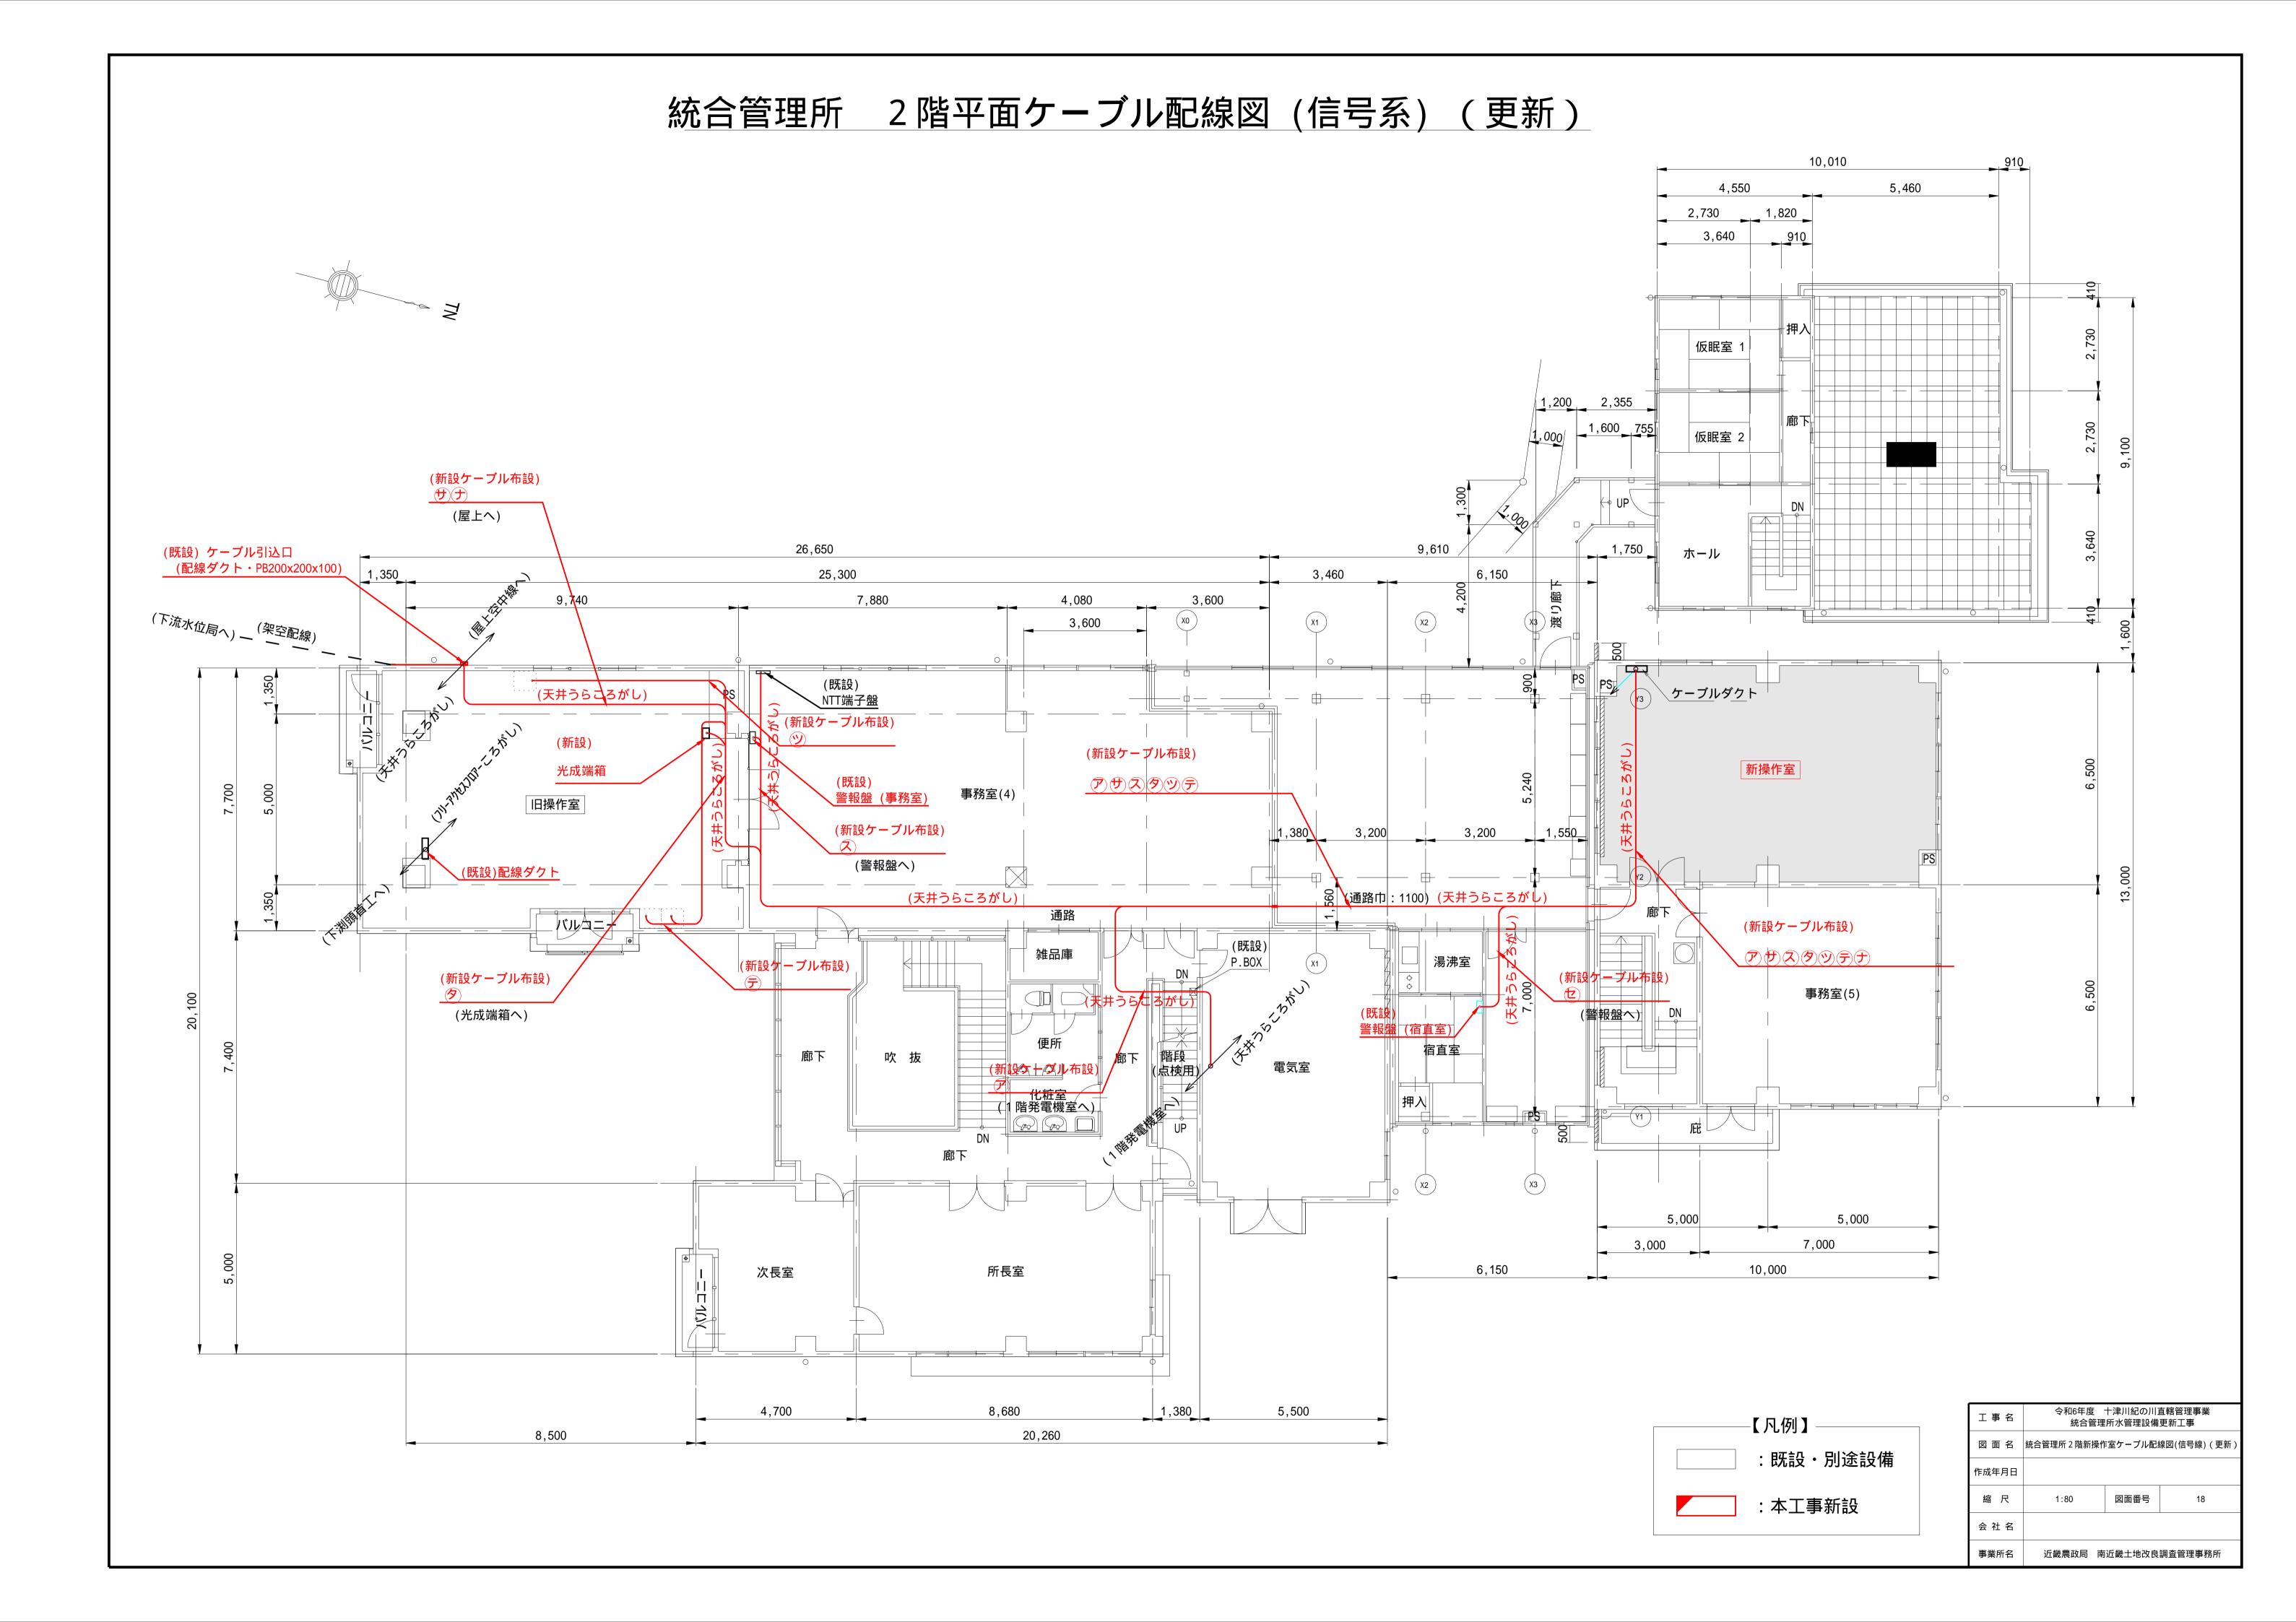

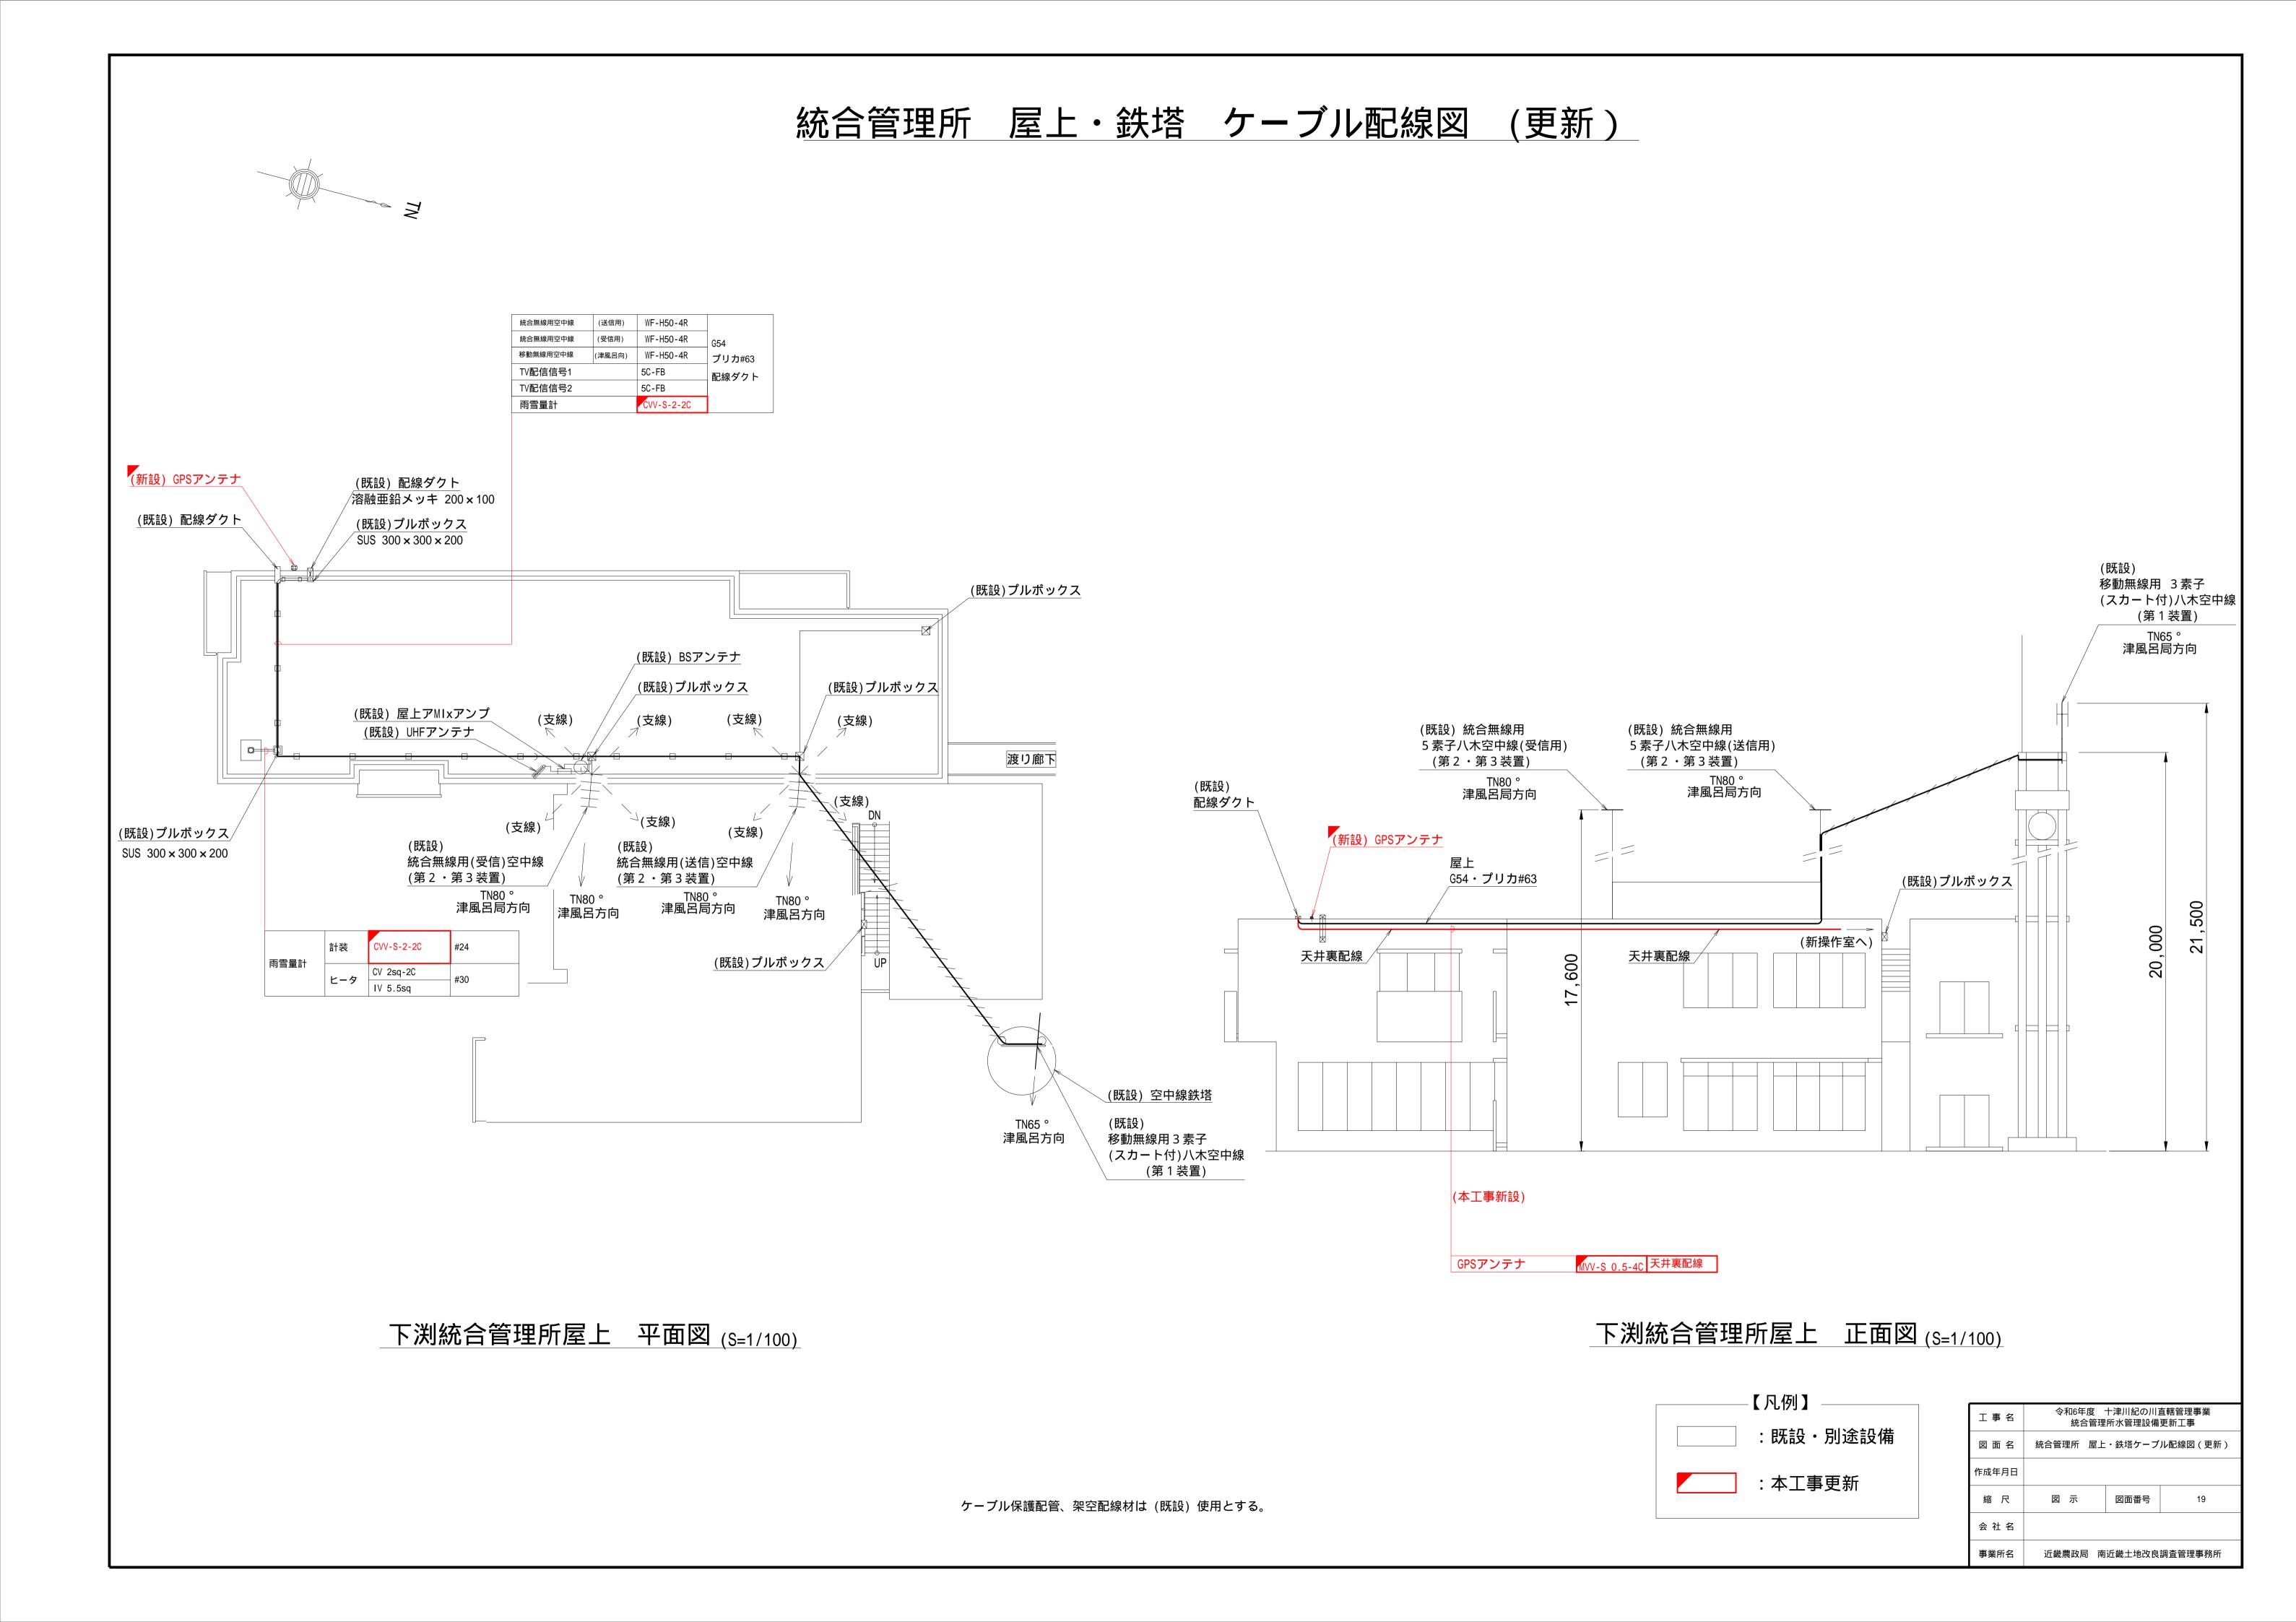

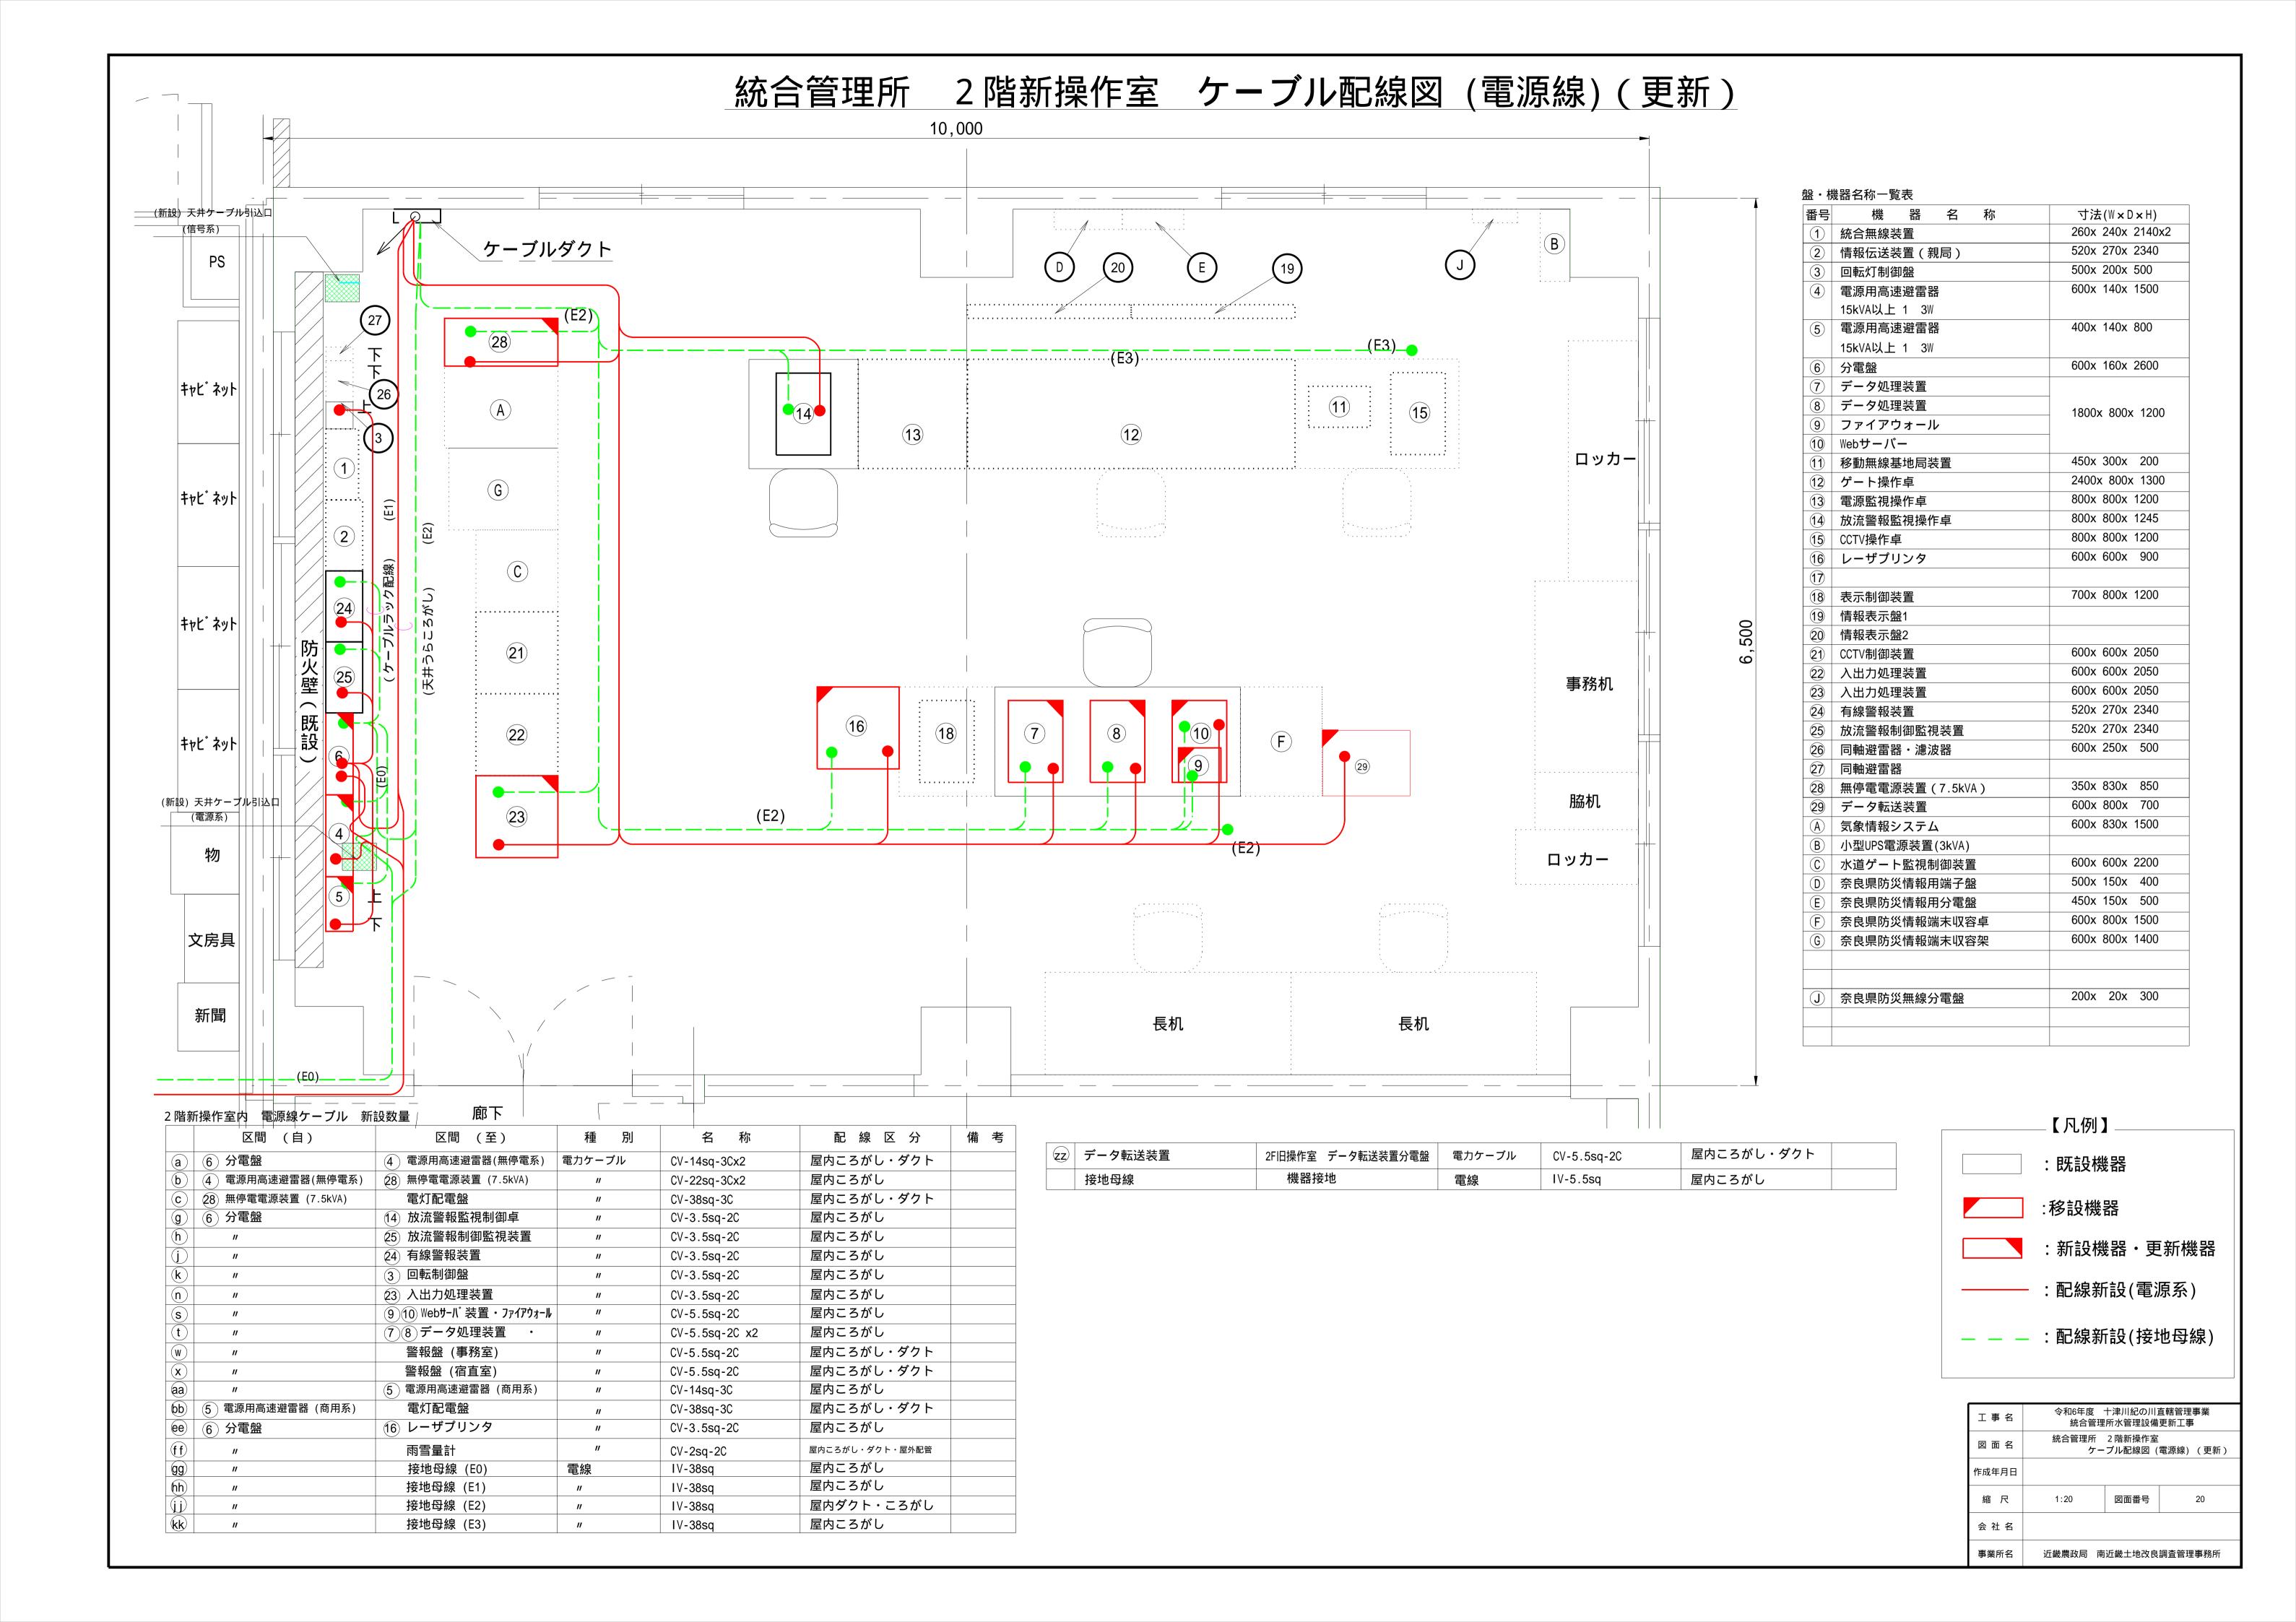

統合管理所 1階発電機室・2階電気室 ケーブル配線図(電源線)(更新)

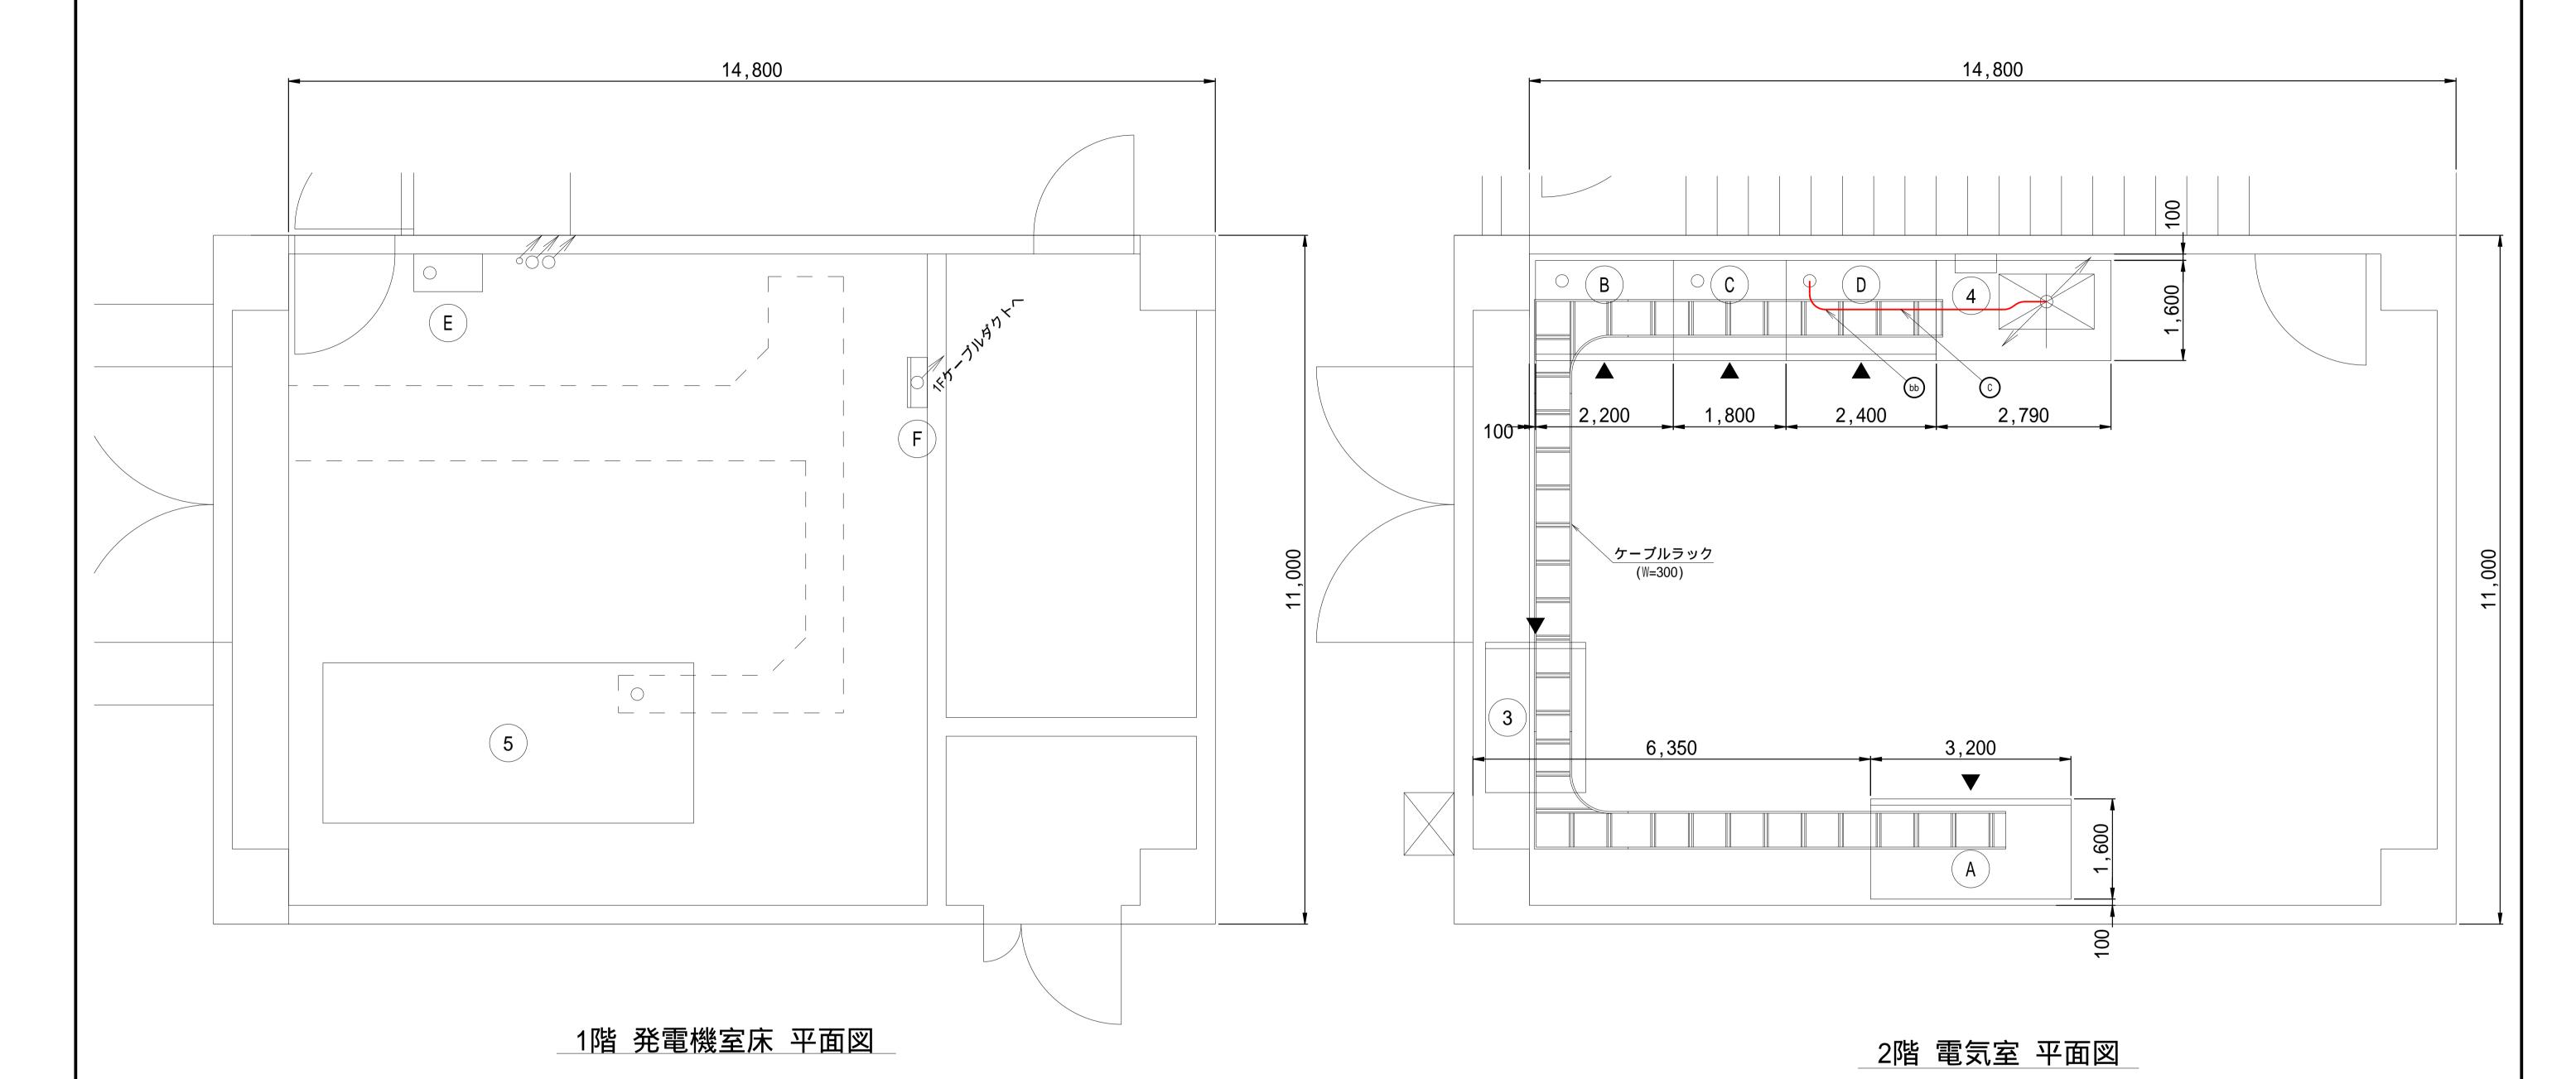

No	盤名称
3	直流電源盤
4	分電盤I(壁掛け)
5	非常用自家発電装置

A 引込・受電盤 HC-1 B 主変圧器盤 T-1 C 動力配電盤 MP-1

盤名称

D 電灯配電盤 LP-1 電源切替盤 DT-1

接地端子盤

1 階発電機室・2 階電気室内 電源系ケーブル 更新数量


	区間 (自)	区間 (至)	種別	名 称	配線区分	備考
(C)	D 電灯分電盤	28) 無停電電源装置	電力ケーブル	CV-38sq-3C	屋内ころがし・管路・ダクト・ラック	
(bb)	(D) 電灯分電盤	(5) 電源用高速避雷器(商用計)	<i>II</i>	CV-38sq-3C	屋内ころがし・管路・ダクト・ラック	

_【凡例】


:既設・別途設備

一 :配線更新(電源線)

工事名	令和6年度 十津川紀の川直轄管理事業 統合管理所水管理設備更新工事		
図面名	統合管理所 1階発電機室・2階電気室 ケーブル配線図 (電源線) (更新)		
作成年月日			
縮尺	1:50	図面番号	21
会社名			
事業所名	近畿農政局 南	近畿土地改良	調査管理事務所

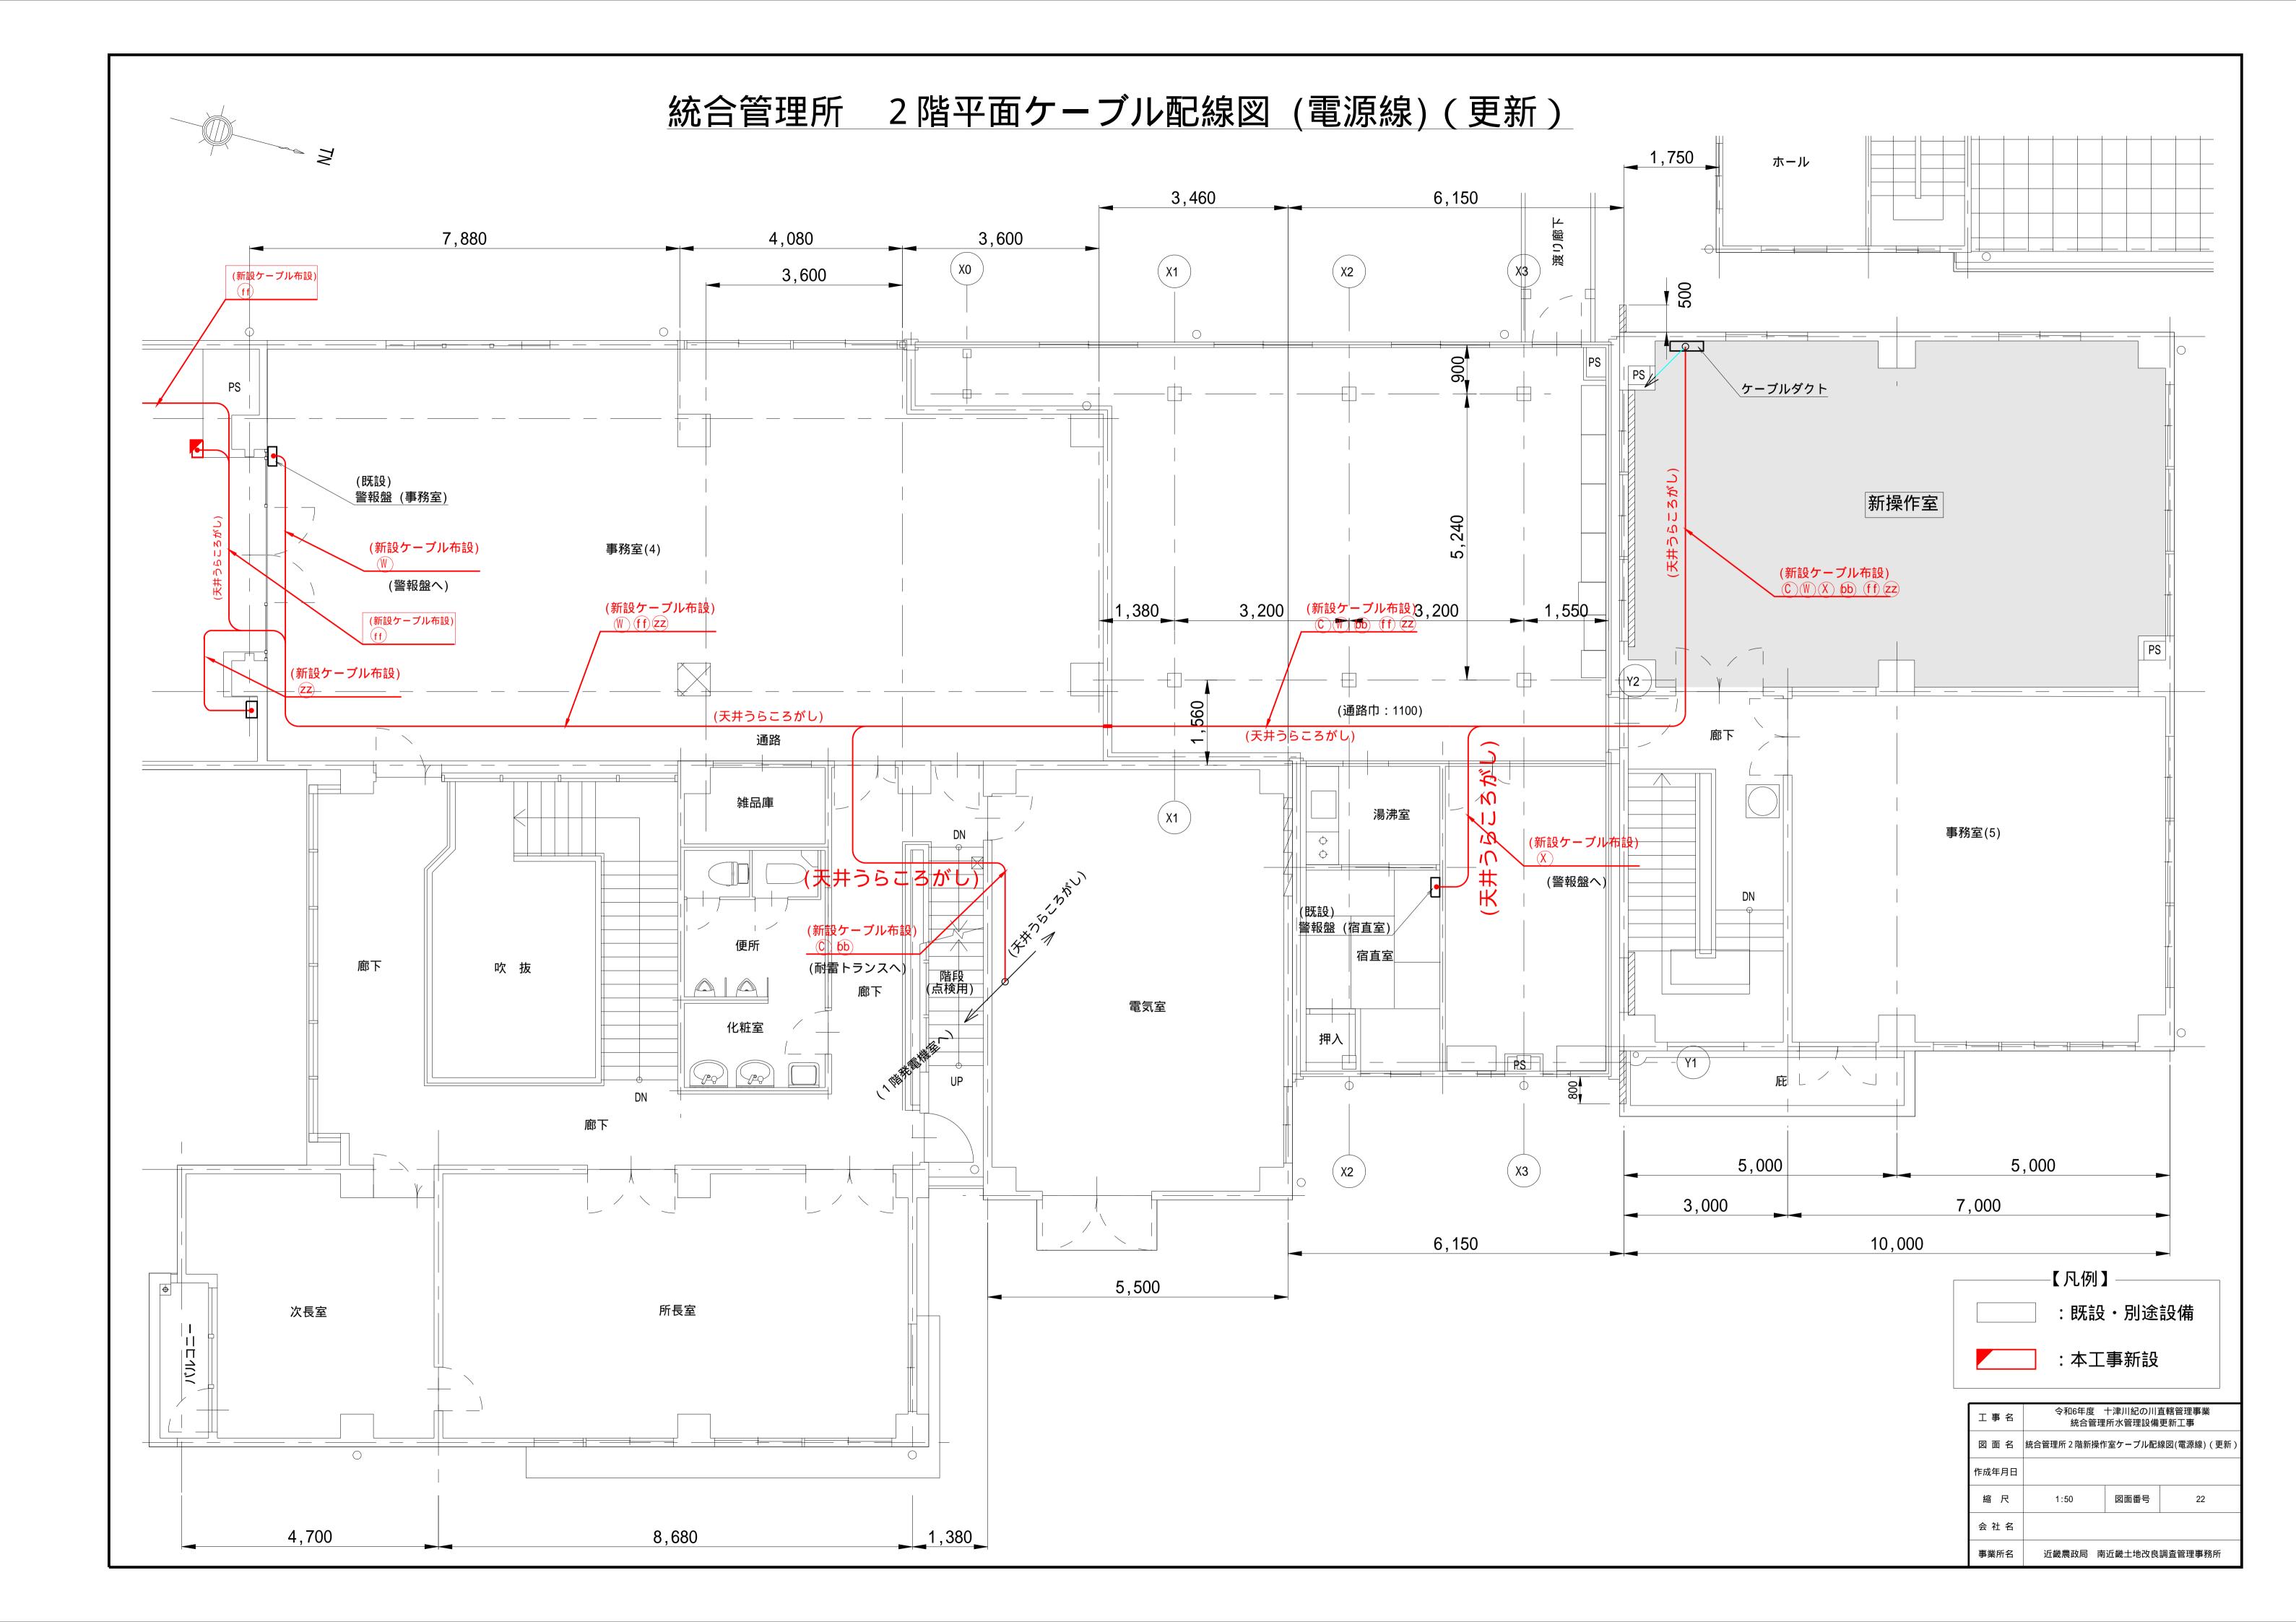

机・操作卓下部固定金物設置図 (参考図)

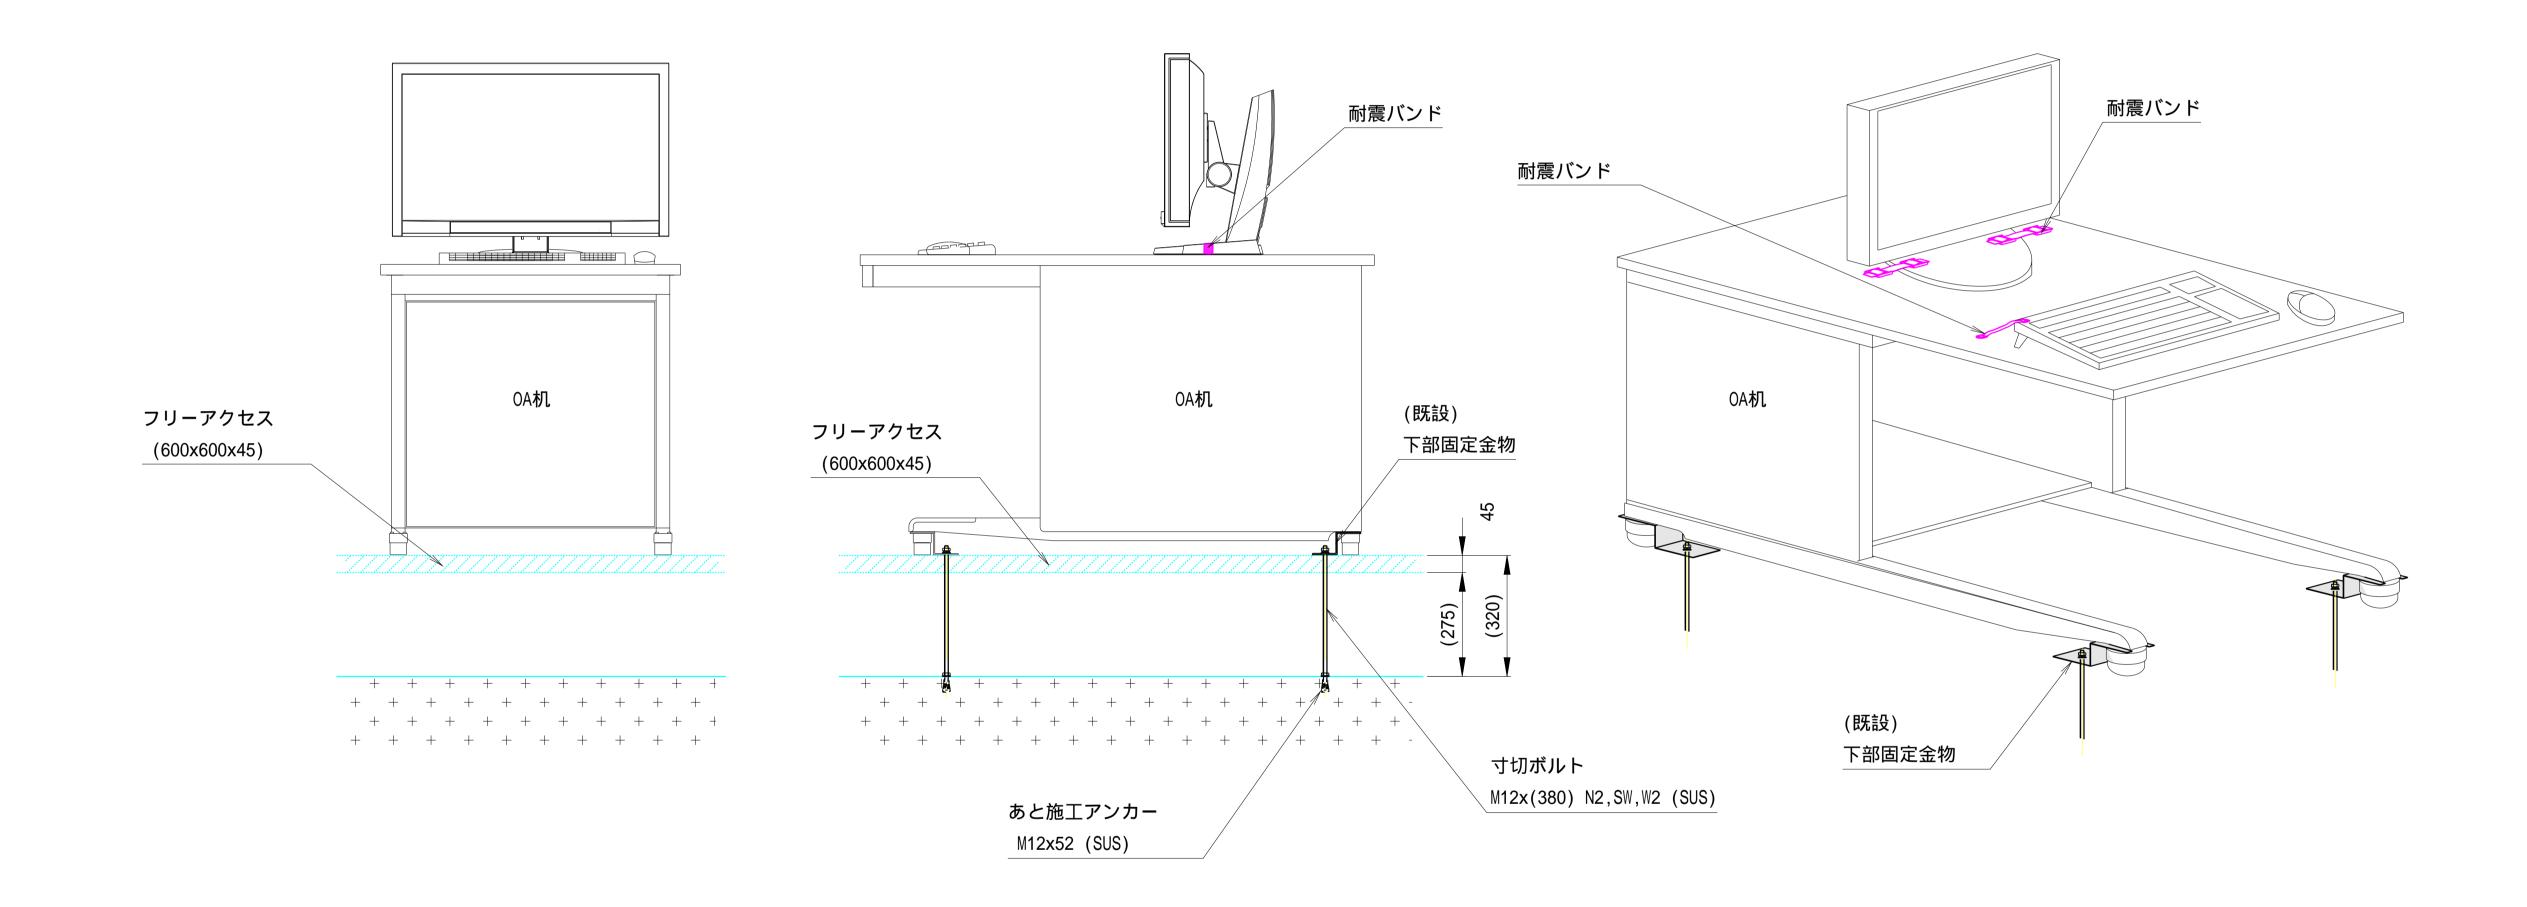

	機器名称	備考	
1	データ処理装置 ・ ・ 他	(耐震バンド含む)	施工対象外
2	移動無線基地局装置・放流警報監視操作卓	(")	施工対象外
3	ゲート操作卓	(")	施工対象外
4	電源監視操作卓	(")	施工対象外
5	CCTV操作卓	(")	施工対象外

(") 施工対象外


操作卓下部固定該当一覧表


レーザプリンタ


表示制御装置


工事名	令和6年度 十津川紀の川直轄管理事業 統合管理所水管理設備更新工事			
図面名	机・操作卓下部固定金物設置図 (参考図)			
作成年月日				
縮尺	No.Scale	図面番号	23	
会社名				
事業所名	近畿農政局南	近畿土地改良	!調査管理事務所	


統合管理所 2階新操作室 機器据付架下金具-1 (参考図)

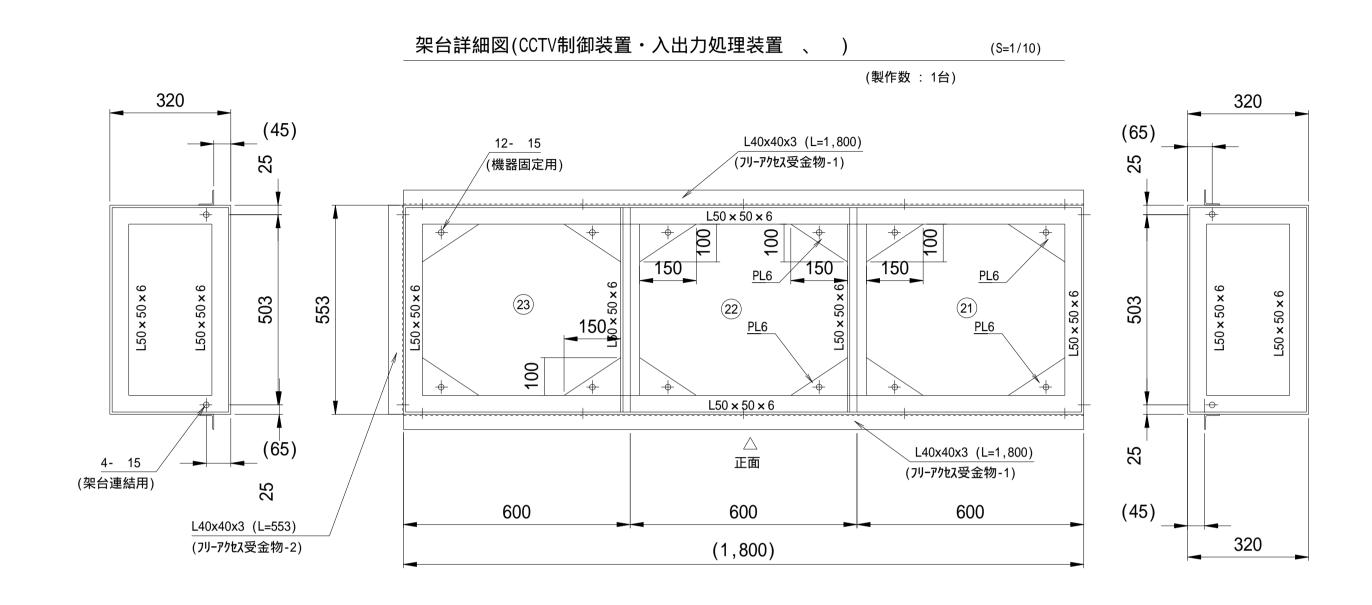


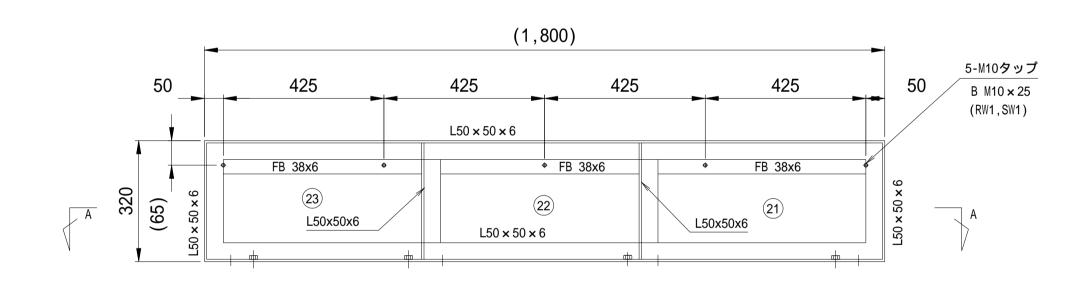


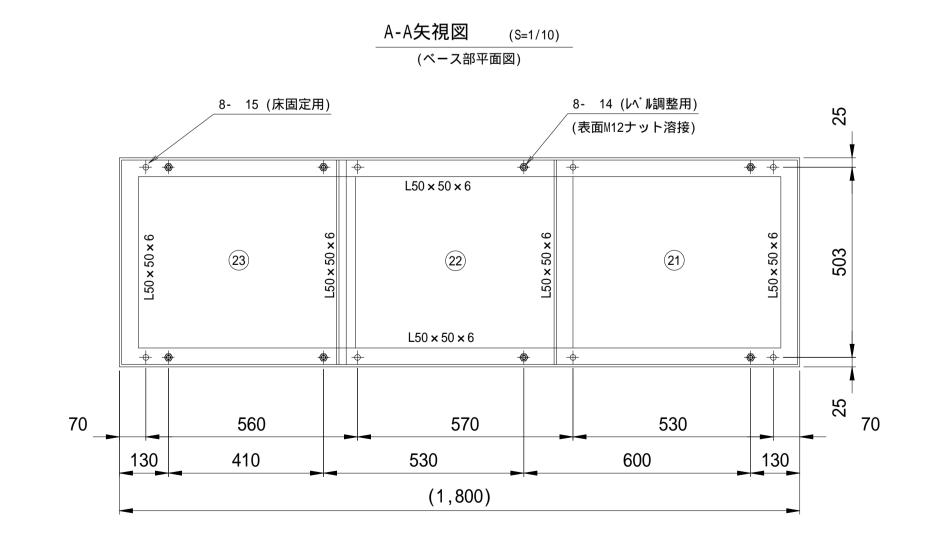

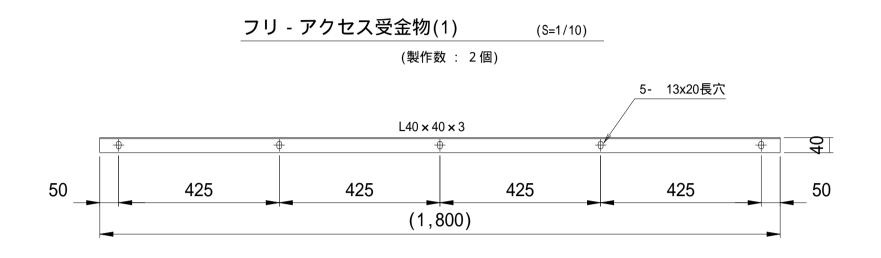

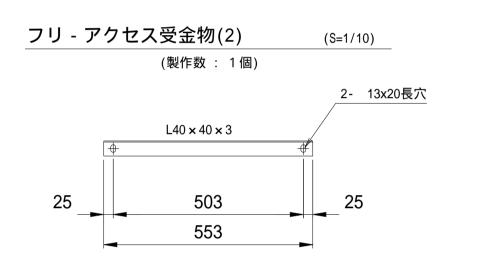

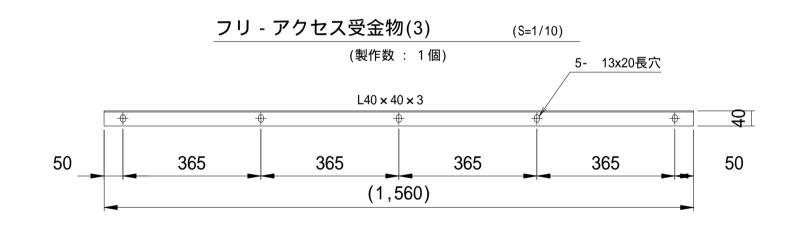


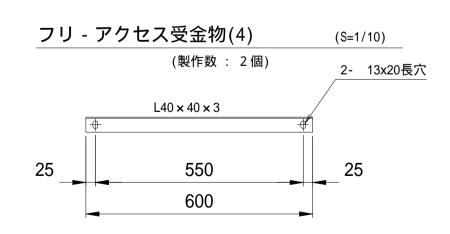

注記) 1.材質は、SS400 とする。 2.表面処理は、錆止め塗装とする。 塗装色:5Y7/1

記載の寸法値は(参考値)、現地および据付装置の寸法を精査し製作する事。

工事名		ト津川紀の川 昕水管理設備	直轄管理事業 責更新工事
図面名	統合管理所 2階新操	作室 機器据付	架下金具-1(参考図)
作成年月日			
縮尺	1:10	図面番号	24
会 社 名			
事業所名	近畿農政局南流	近畿土地改良	

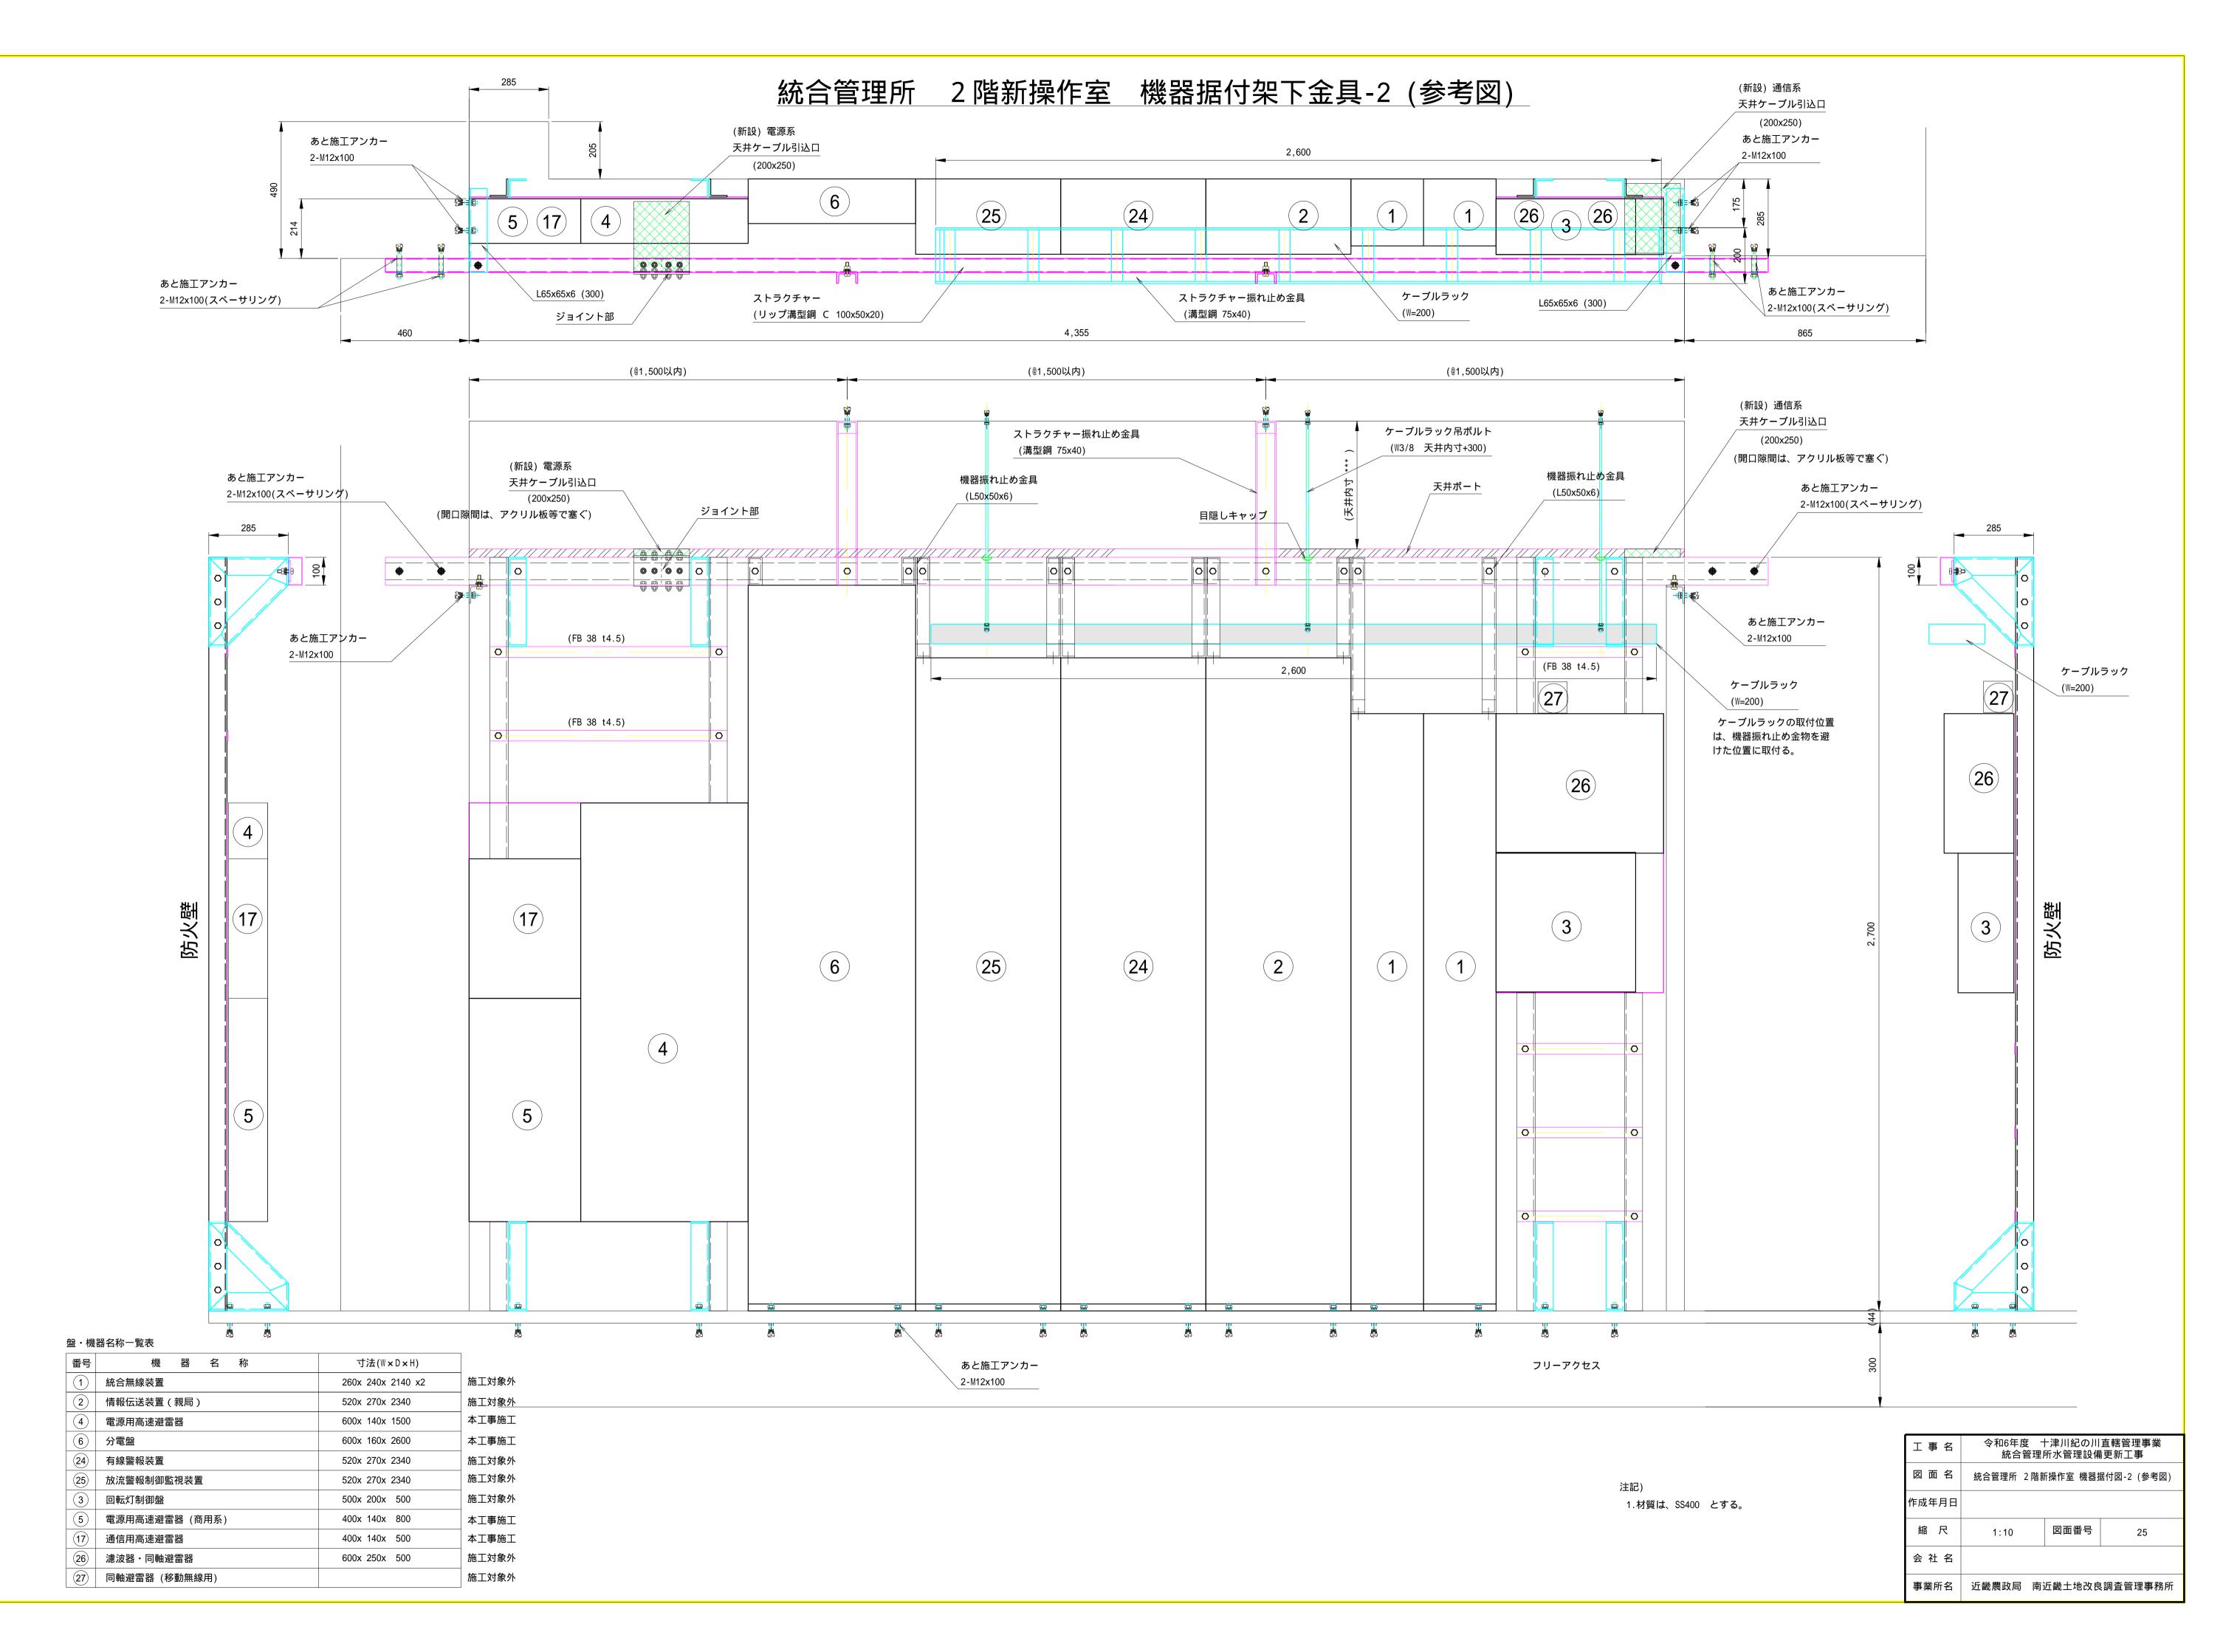

装置振れ止め金物・ストラクチャー据付図 (参考図) あと施工アンカー あと施工アンカー (A)部材 溝形鋼 t5x75x40 2-M12x100 2-M12x100 あと施工アンカー - - - - -15 500 あと施工アンカー (D)部材 ジョイント部 (数量:2本) (C)部材 リップ溝型鋼の向きに注意 (A)部材詳細図 (S=1:5) (背面側に切り込み) (E)部材 ____20°可变 @1,500以下 @1,500以下 (5,400) ケーブルラック 組み立て図 (S=1:5) (W=200)装置の背面側がリップ溝型鋼の開口面 振れ止め金具 (L50x50x6) (140 · 160 · 240 · 270) (数量:2枚) 長孔 16x12 (数量:4枚) 275 (E)部材詳細図 (S=1:5) (B)部材詳細図 (S=1:5) (数量: 12枚) 装 置 溝形鋼 t5x75x40 275 長孔 16x12 溝形鋼 t5x75x40 (L2) (L3) (L4) 操作室コンクリート部 (L2~L4 : 機器架上取付孔合わせる) 左右対称で1組とする。 FL 振れ止め金物図 (S=1:5) (数量 : 2本) (フリーアクセス) (C)部材詳細図 (S=1:5) 盤・機器名称一覧表 機器架上据付ボルト ジョイント部 番号 機器名称 寸法(W×D×H) 1 統合無線装置 施工事対象外 260x 240x 2140 x2 (2) 情報伝送装置(親局) 520x 270x 2340 360 施工事対象外 リップ溝形鋼 C-100x50x20 (4) 電源用高速避雷器 600x 140x 1500 本工事施工 本工事施工 600x 160x 2600 施工事対象外 24 有線警報装置 520x 270x 2340 360 令和6年度 十津川紀の川直轄管理事業 統合管理所水管理設備更新工事 25 放流警報制御監視装置 520x 270x 2340 施工事対象外 図 面 名 | 装置振れ止め金物・スチラクチャー据付図(参考図) (5,400) 作成年月日 (数量: 1本) 1.使用鋼材は、L50×50×6t、プレート6tとする。 図面番号 (SS400) (D)部材詳細図 (S=1:5) 2.表面処理は、焼付塗装(5 Y 7 / 1半ツヤ)とする。 会 社 名 事業所名 近畿農政局 南近畿土地改良調査管理事務所