

	令和 6 年度 和歌山平野農地防災事業		
工事名	千旦放水路他ゲート製作据付工事		
契約区分	当初	図面枚数	29
図面番号	図 面 名 称	枚数	備考
1	全体位置図	1	
2	四箇井ゲート一般平面図	1	
3	四箇井本線ゲート全体一般図	1	
4	四箇井分流ゲート全体一般図	1	
5	四箇井ゲート全体配管配線図	1	
6	四箇井本線ゲート配管配線図	1	
7	四箇井分流ゲート配管配線図	1	
8	四箇井ゲート機側操作盤外形図	1	
9	四箇井ゲート単線結線図	1	
10	四箇井ゲート配管配線系統図	1	
11	四箇井ゲートパネル詳細図	1	
12	安楽川井支線C5号水路ゲートー般平面図	1	
13	安楽川井支線 C 5 号水路ゲートNo. 1一般図	1	
14	安楽川井支線 C 5 号水路ゲートNo. 2一般図	1	
15	安楽川井支線 C 5 号水路ゲートNo. 3一般図	1	
16	安楽川井支線C3号水路転倒ゲートー般平面図	1	
17	安楽川井支線C3号水路転倒ゲートー般図	1	
18	安楽川井支線 C 3 号水路転倒ゲート側板 (主) 組立図	1	
19	安楽川井支線 C 3 号水路転倒ゲート側板 (従)組立図	1	
20	安楽川井支線C3号水路転倒ゲート底部戸当り組立図	1	
21	永穂放水路全体計画図	1	
22	永穂放水路分流工計画図	1	
23	永穂放水路分流ゲート一般図	1	
24	永穂放水路分流ゲート 配線配管図	1	
25	永穂放水路分流ゲート 機側操作盤外形図	1	
26	永穂放水路分流ゲート 単線結線図	1	
27	永穂放水路分流ゲート 配線配管系統図	1	
28	七ヶ分水路放流ゲート計画図	1	
29	七ヶ分水路放流ゲート一般図	1	_


全体位置図

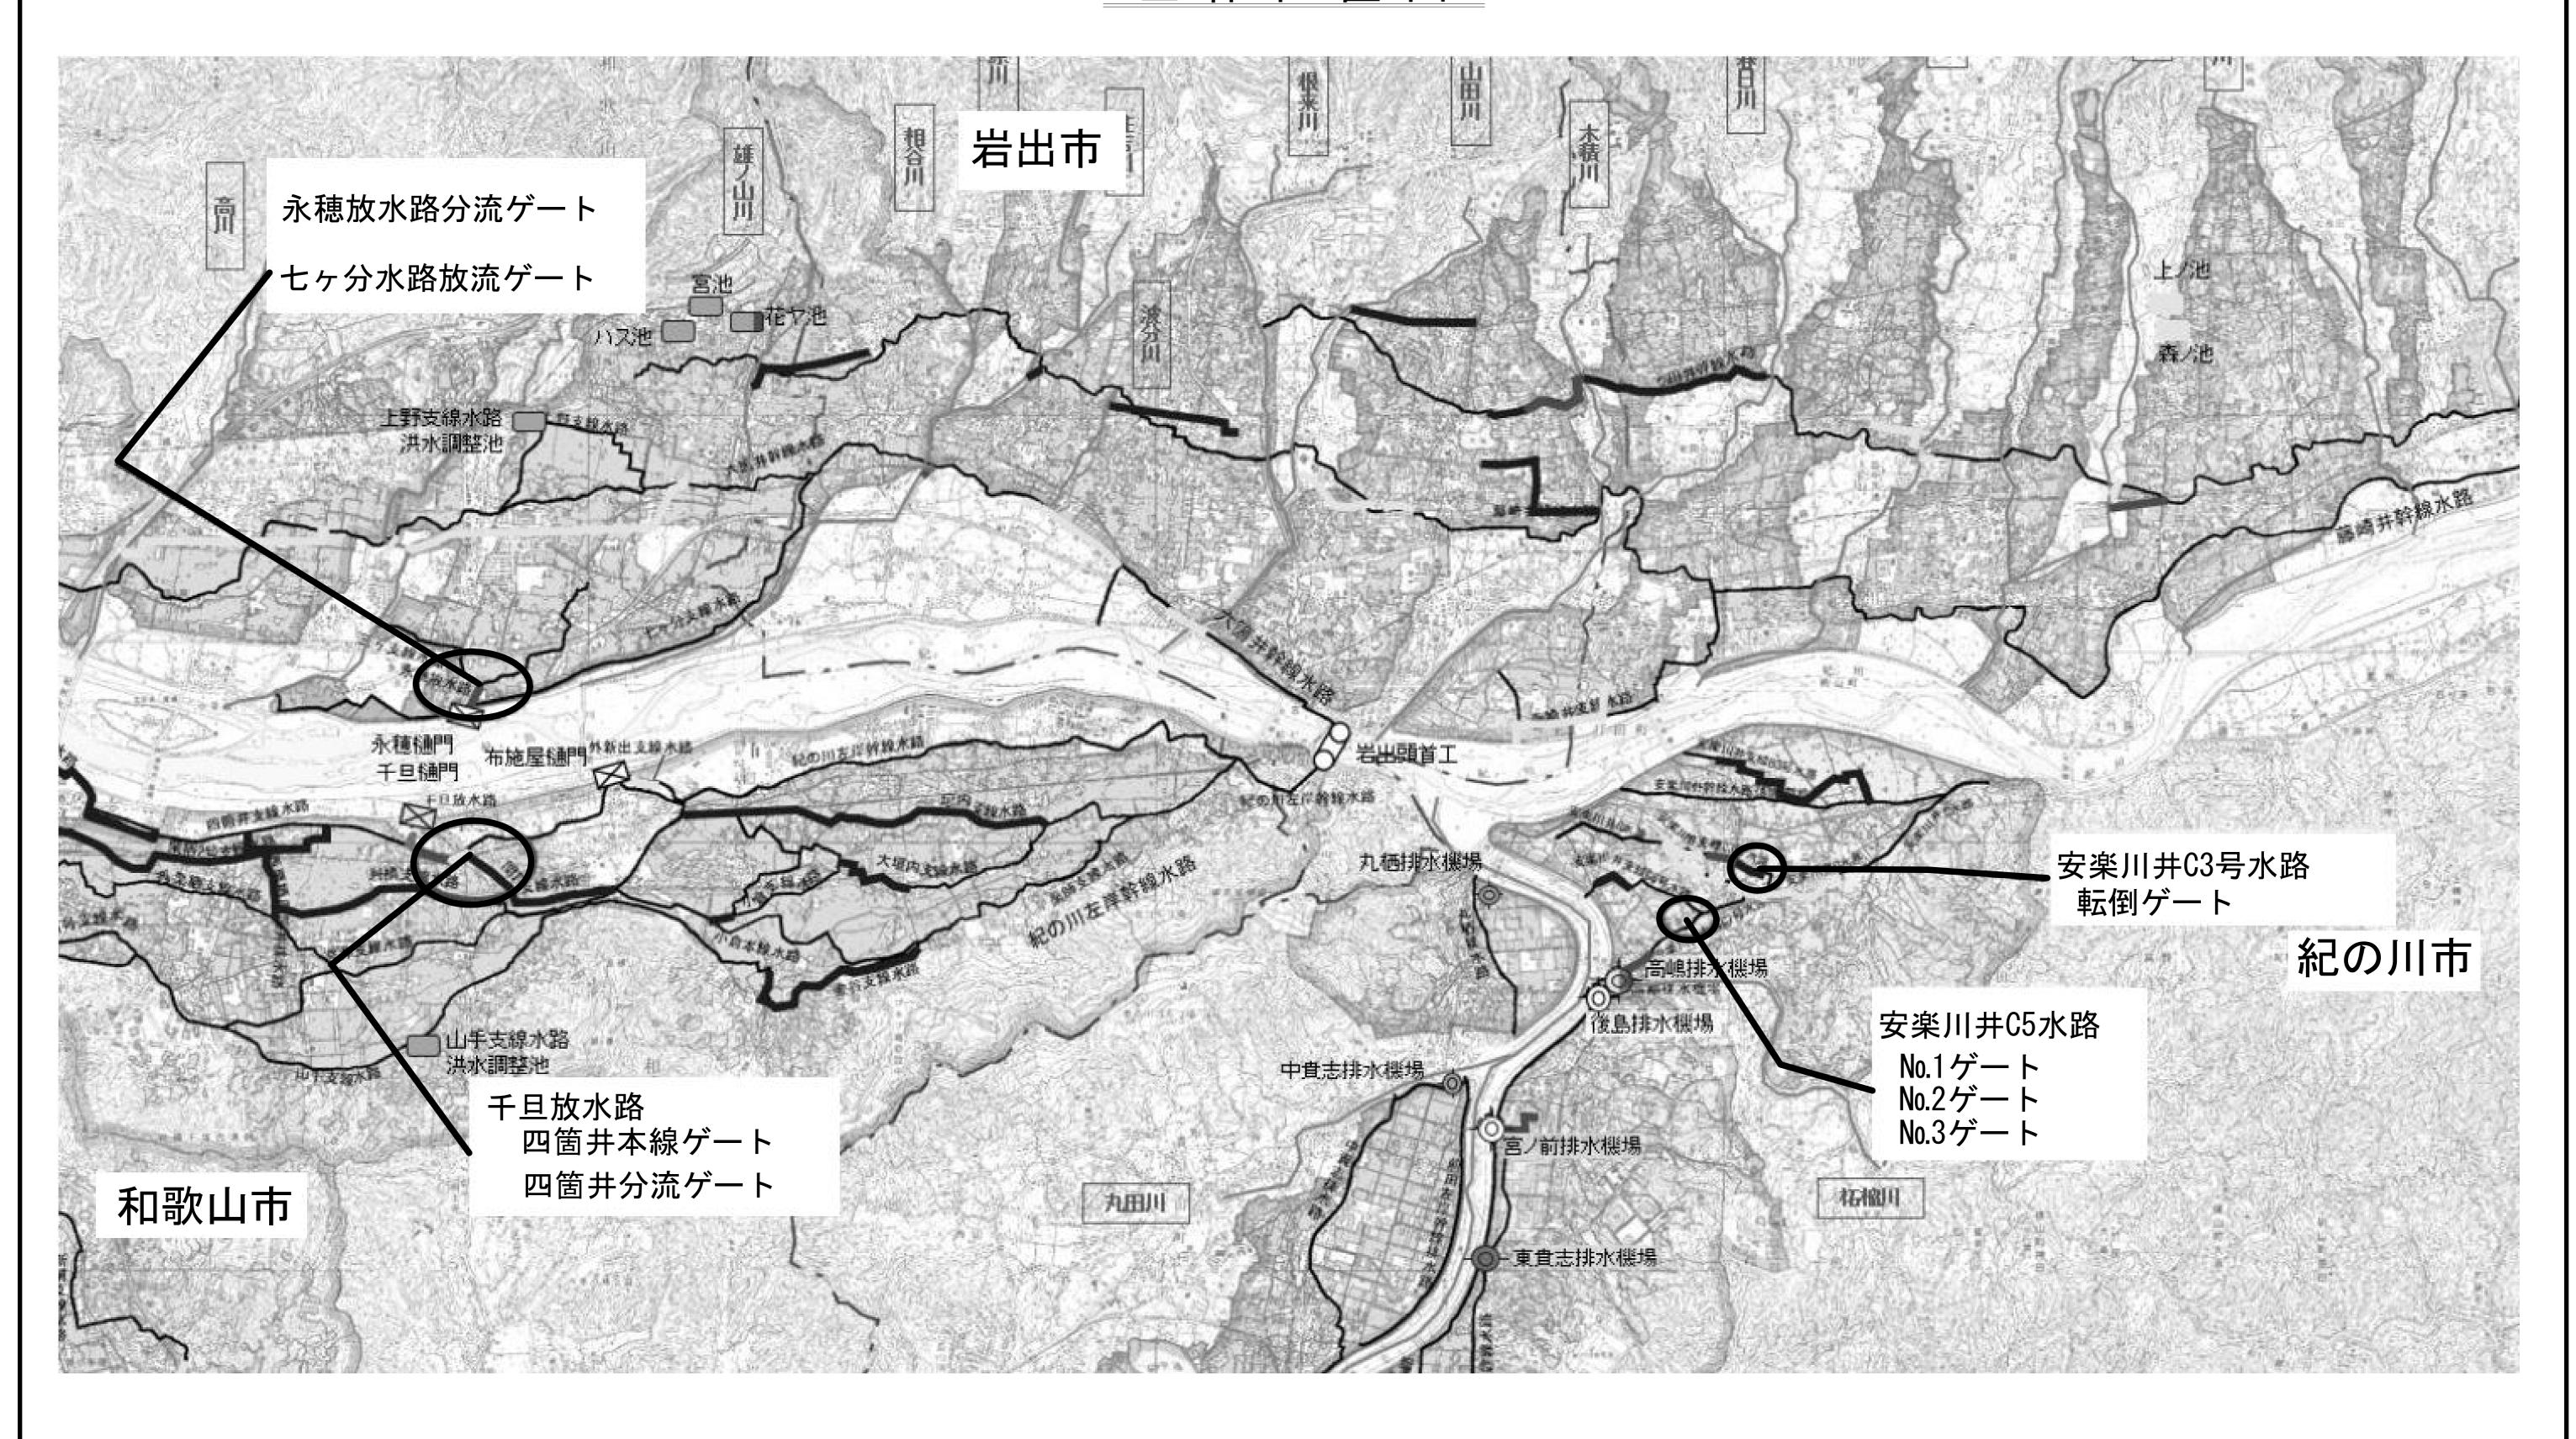


工事名	令和6年度 和歌山平野農地防災事業 千旦放水路他ゲート製作据付工事					
図面名	全体位置図					
年月日						
縮尺	NO SCALE	図面番号	1			
契約区分	当 初					
事業所名	近畿農政局 和歌山平野農地防災事業所					

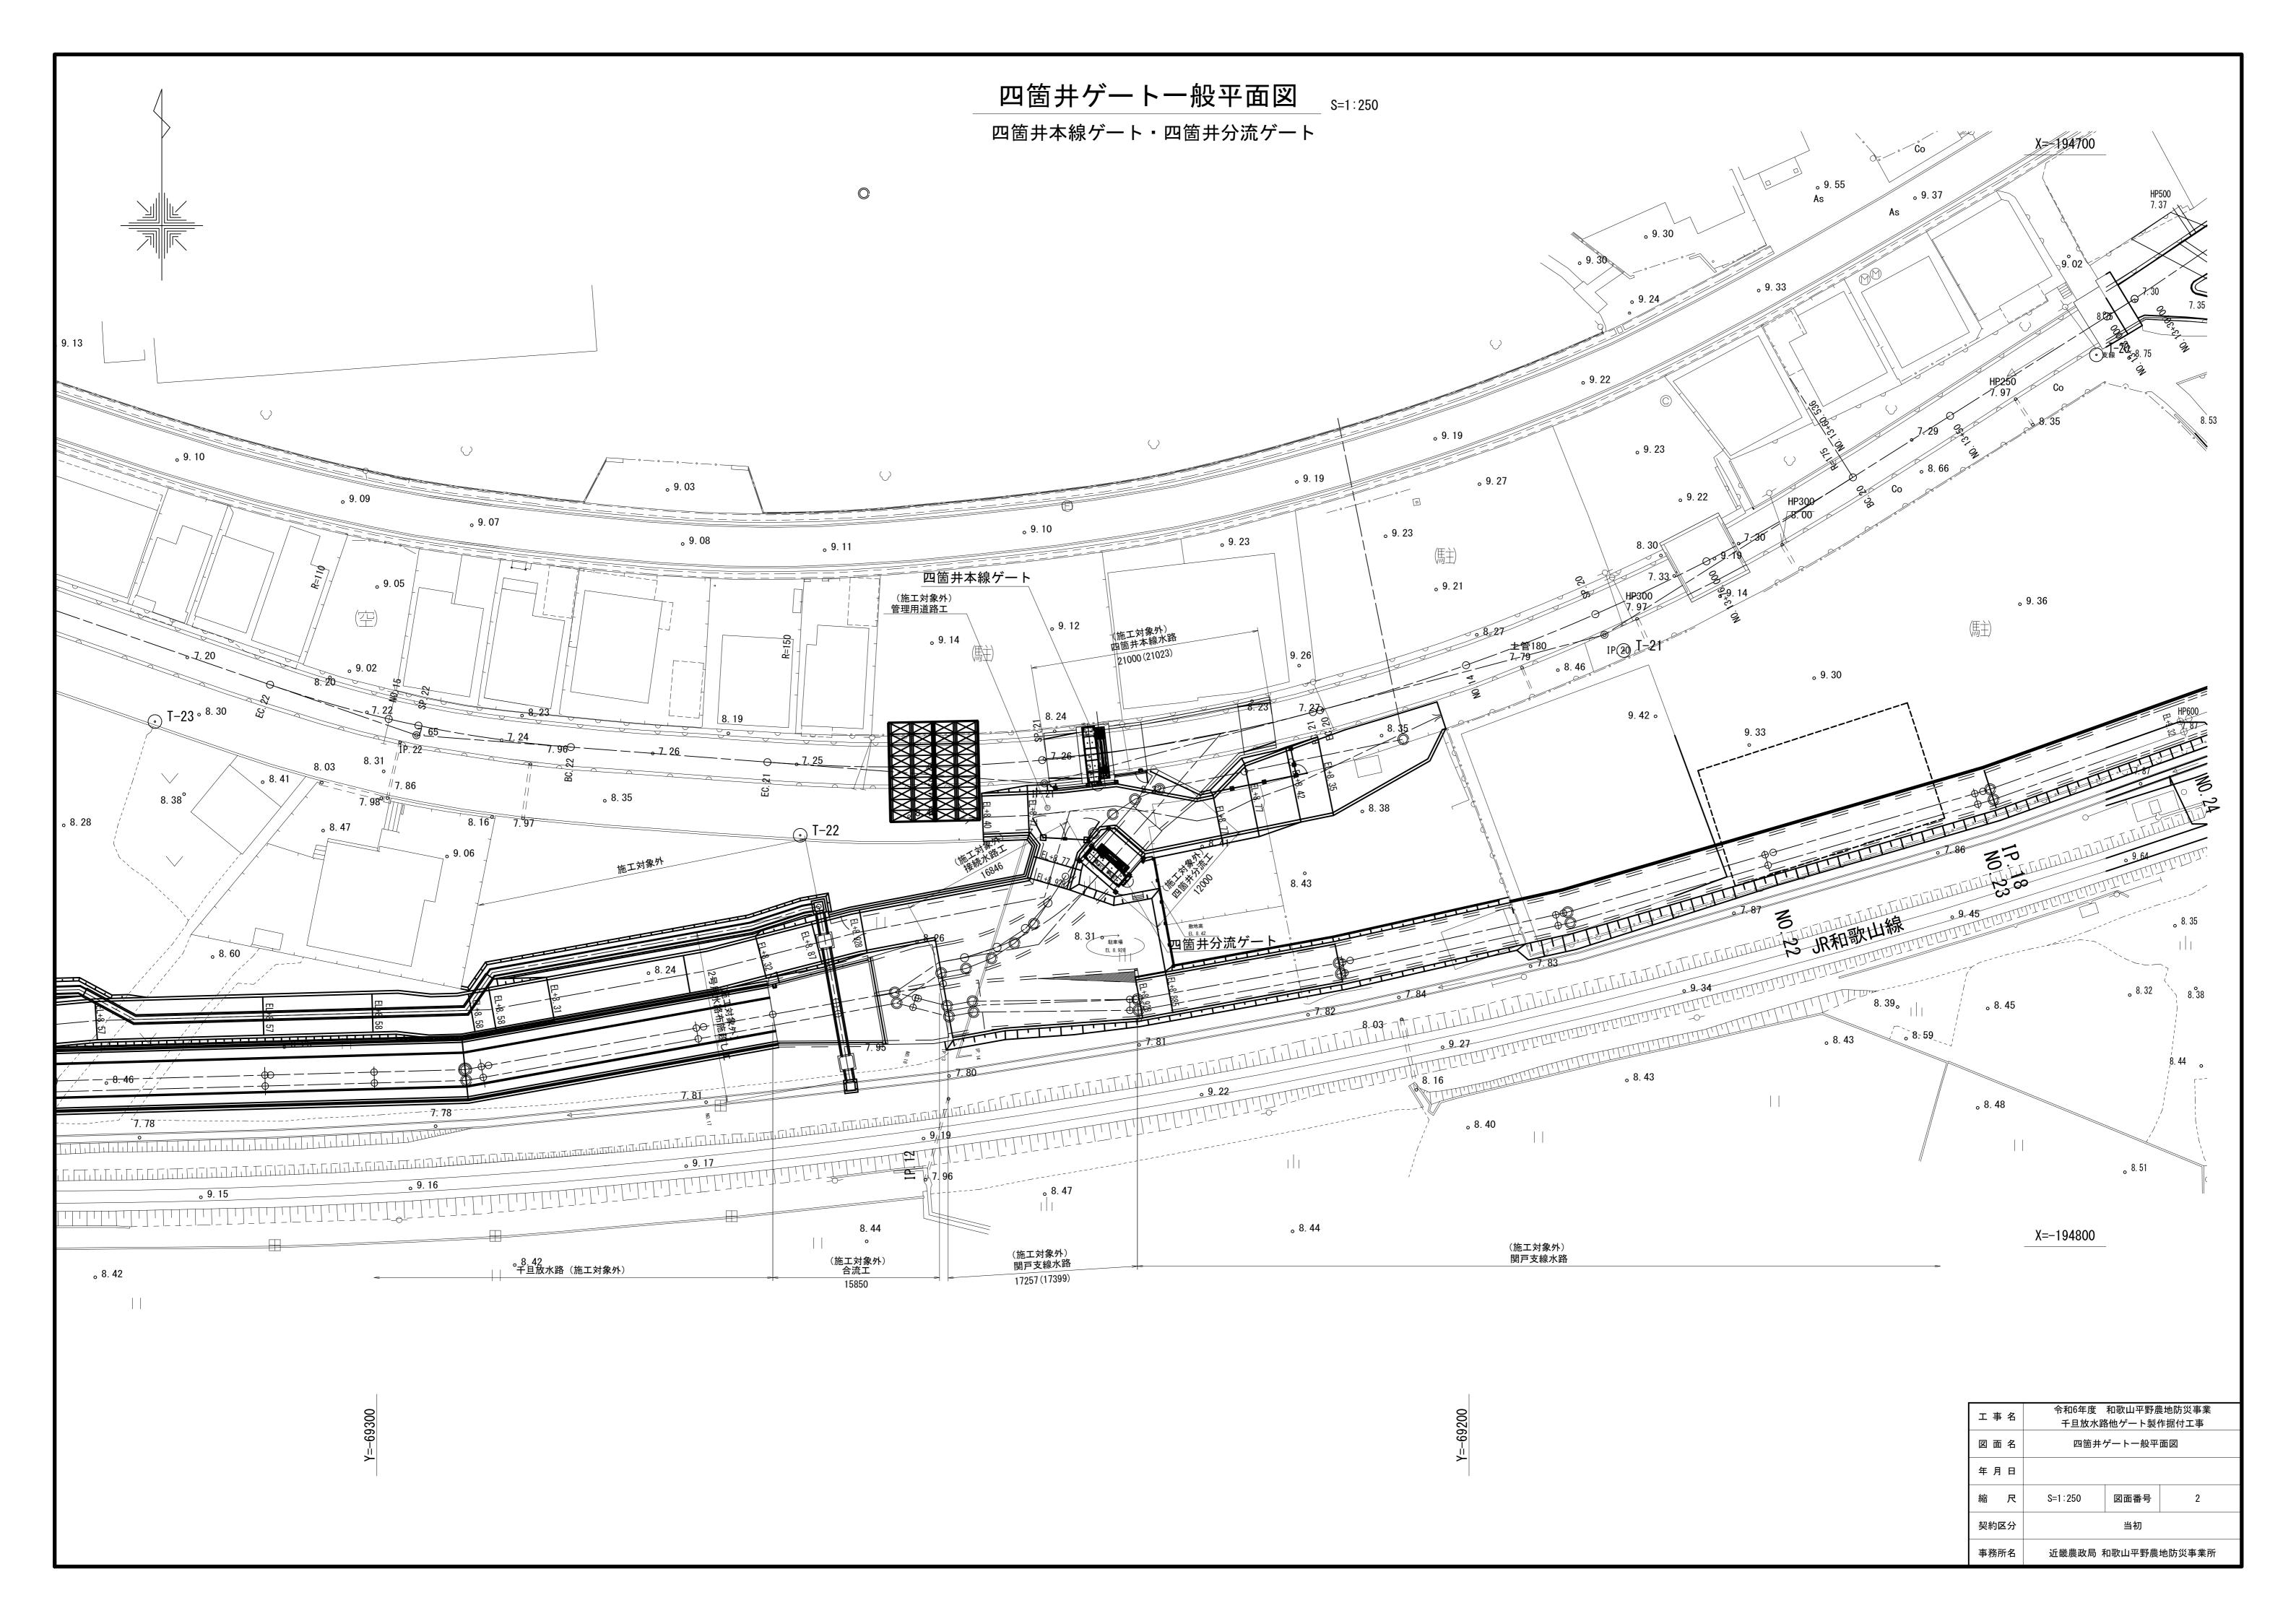



四箇井本線ゲート全体一般図

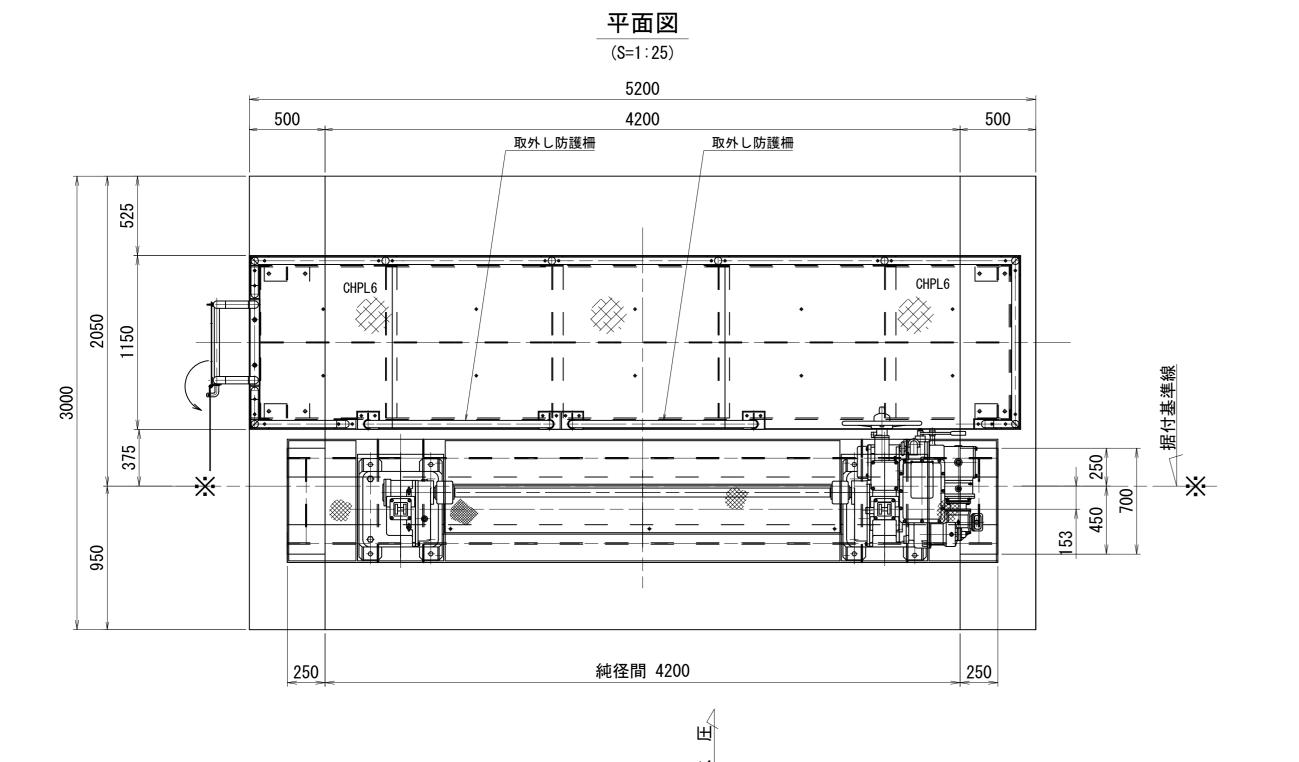


		=────────────────────────────────────			
		設計仕様			
構造型式		鋼製スライドゲート			
純径間X有效	防高	W 4.200 m × H 0.900 m			
設置数	Į.	1 門			
設計水深	前面	0. 900 m (EL +8. 170)			
	後面	0.000 m (EL +7.270)			
操作水深	前面	0. 900 m (EL +8. 170)			
(開時)	後面	0.000 m (EL +7.270)			
操作水深	前面	0.900 m (EL +8.170)			
(閉 時)	後面	0.000 m (EL +7.270)			
敷	高	EL + 7. 270			
水密方:	式	前面3方ゴム水密			
主要部	材	扉体 SUS304 戸当り SUS304, SS400 開閉器架台 SUS304			
操作方	式	機側操作			
開閉装置		電動ラック式			
開閉荷重		30 kN			
揚 程		1. 200 m			
操作台		SS400 (溶融亜鉛メッキ)			

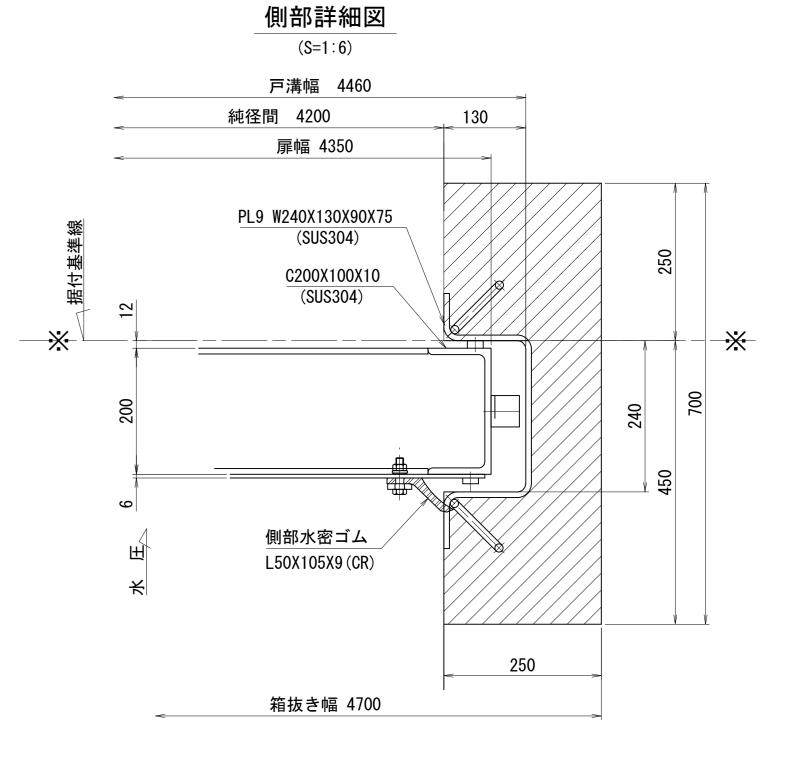


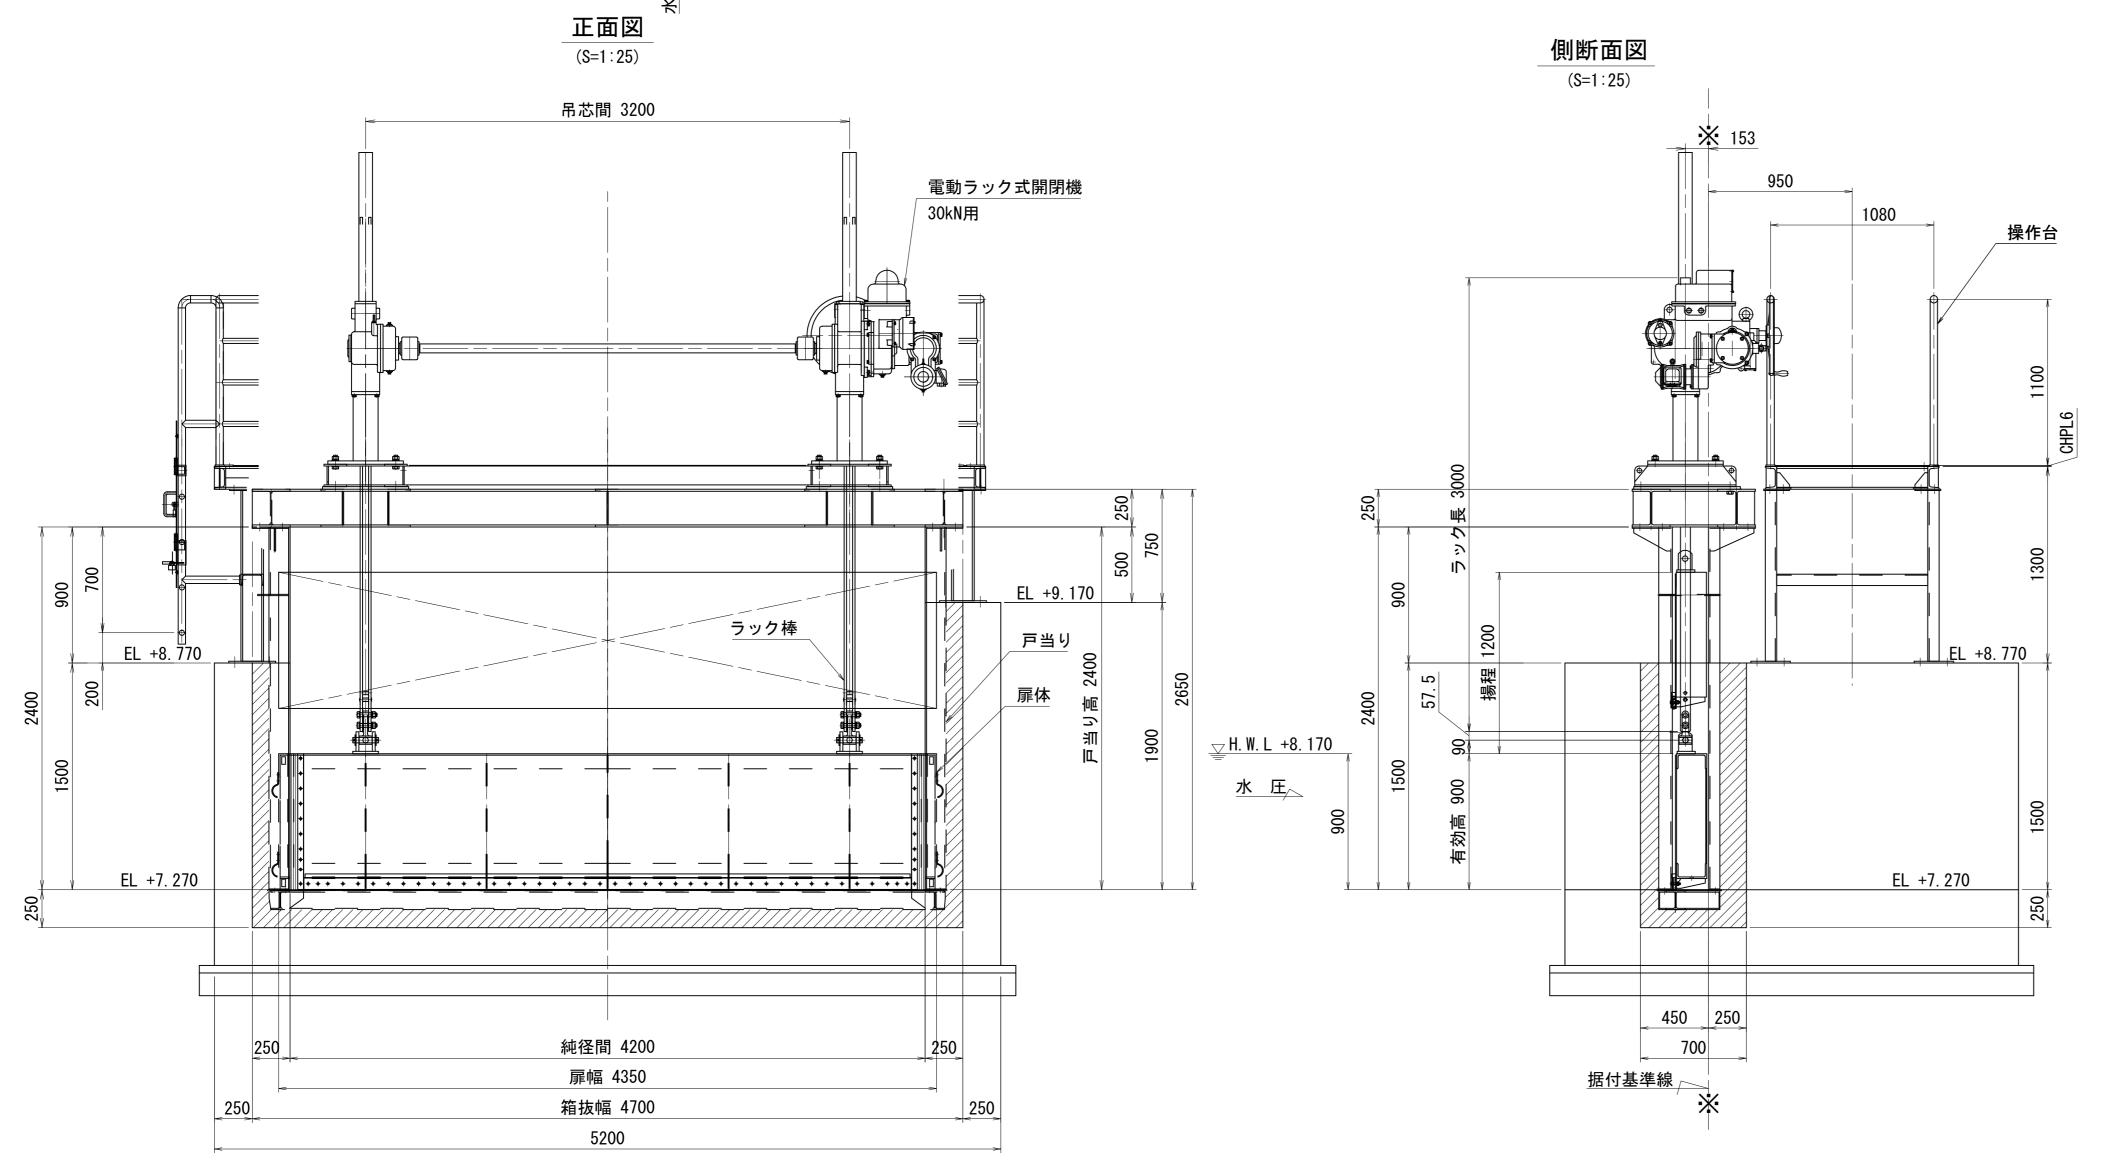

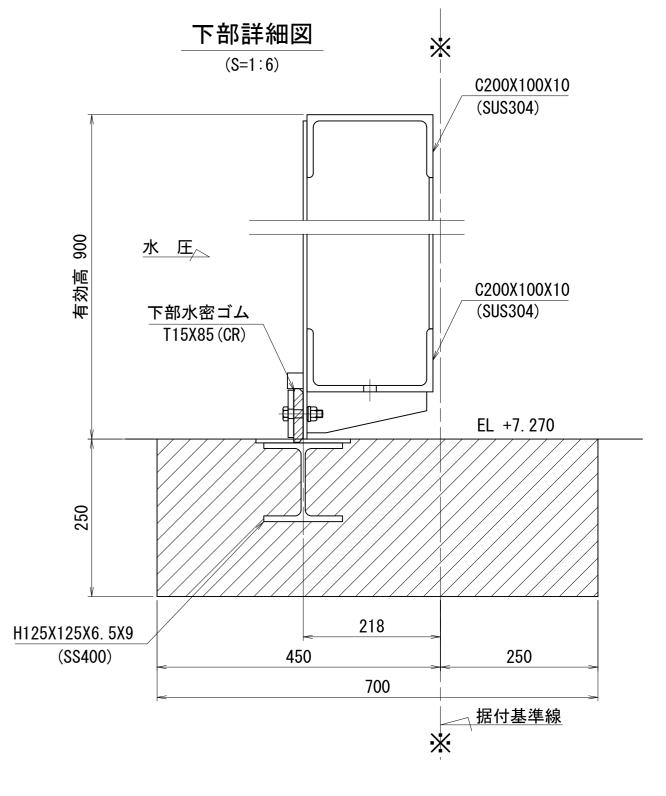



1				△和6	左 庄 :	打可加工工工田	2. 电 本			
	エ	事	名		令和 6 年度 和歌山平野農地防災事業 千旦放水路他ゲート製作据付工事					
	図	面	名	四億	四箇井本線ゲート全体一般図					
	年	月	日							
	縮		尺	図	示	図面番号	3			
	契約	約区	分	当初						
	事	孫所名 近畿農政局 和歌山平野農地防災事業所								

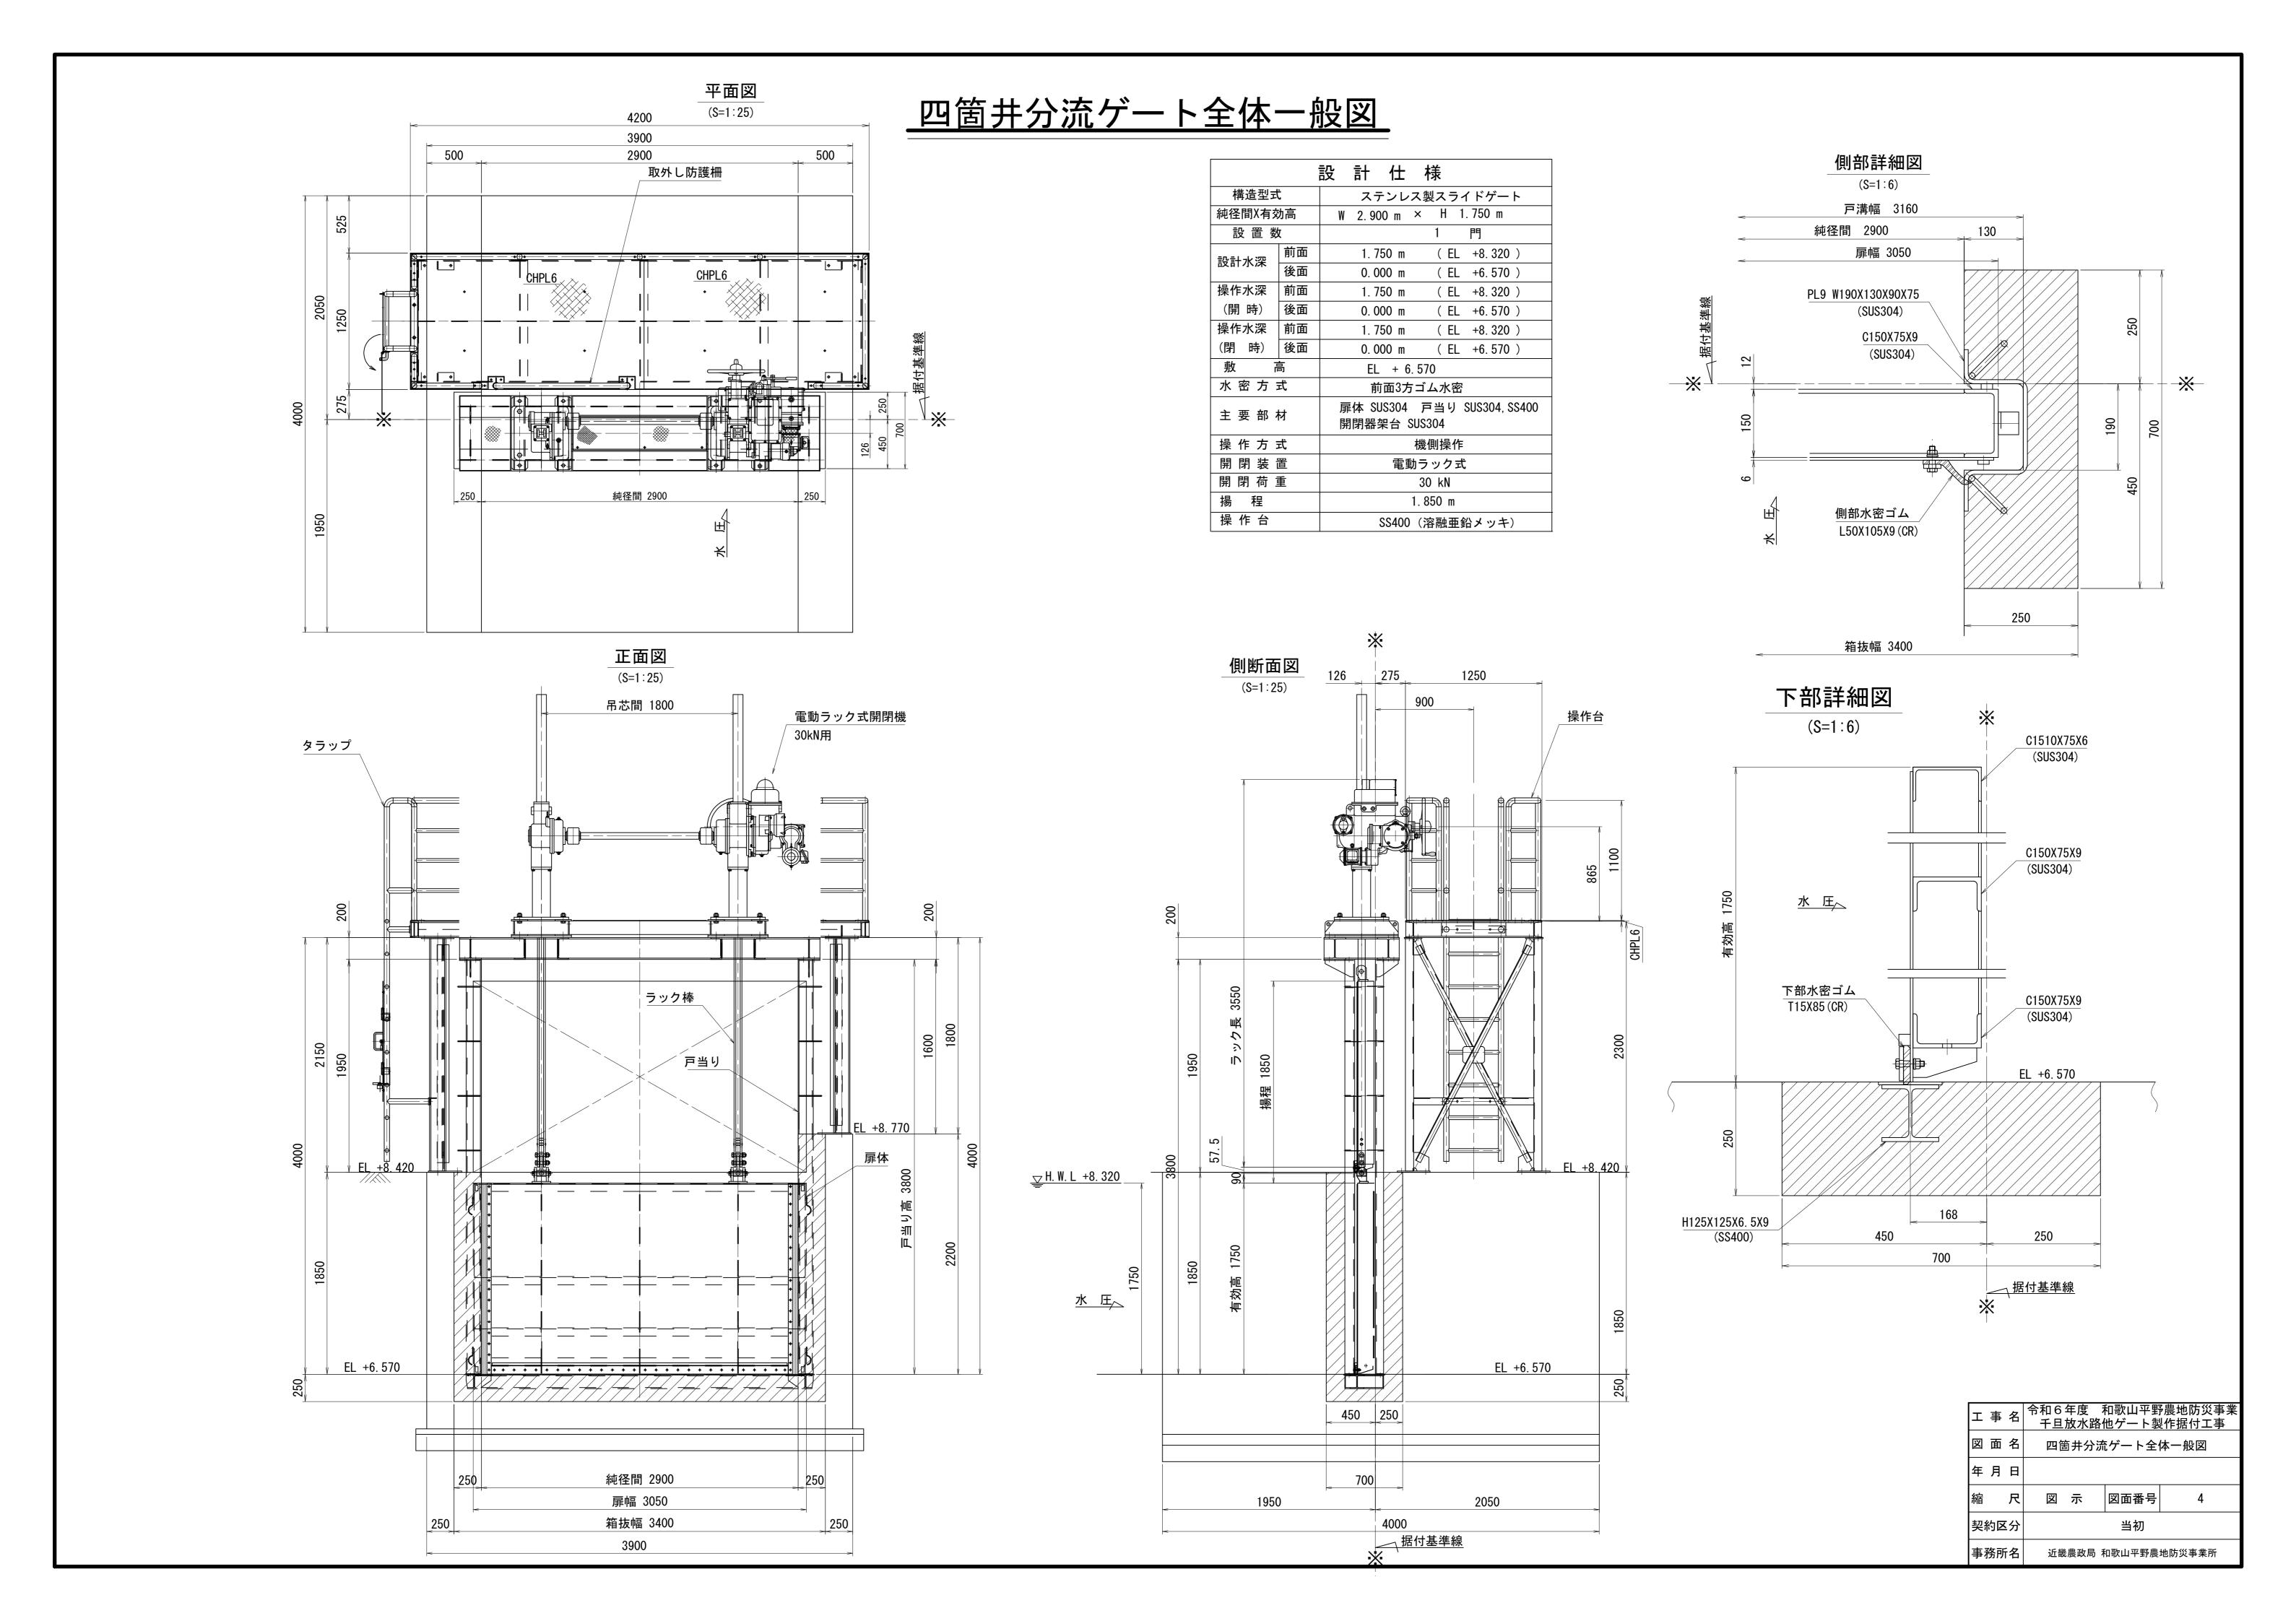

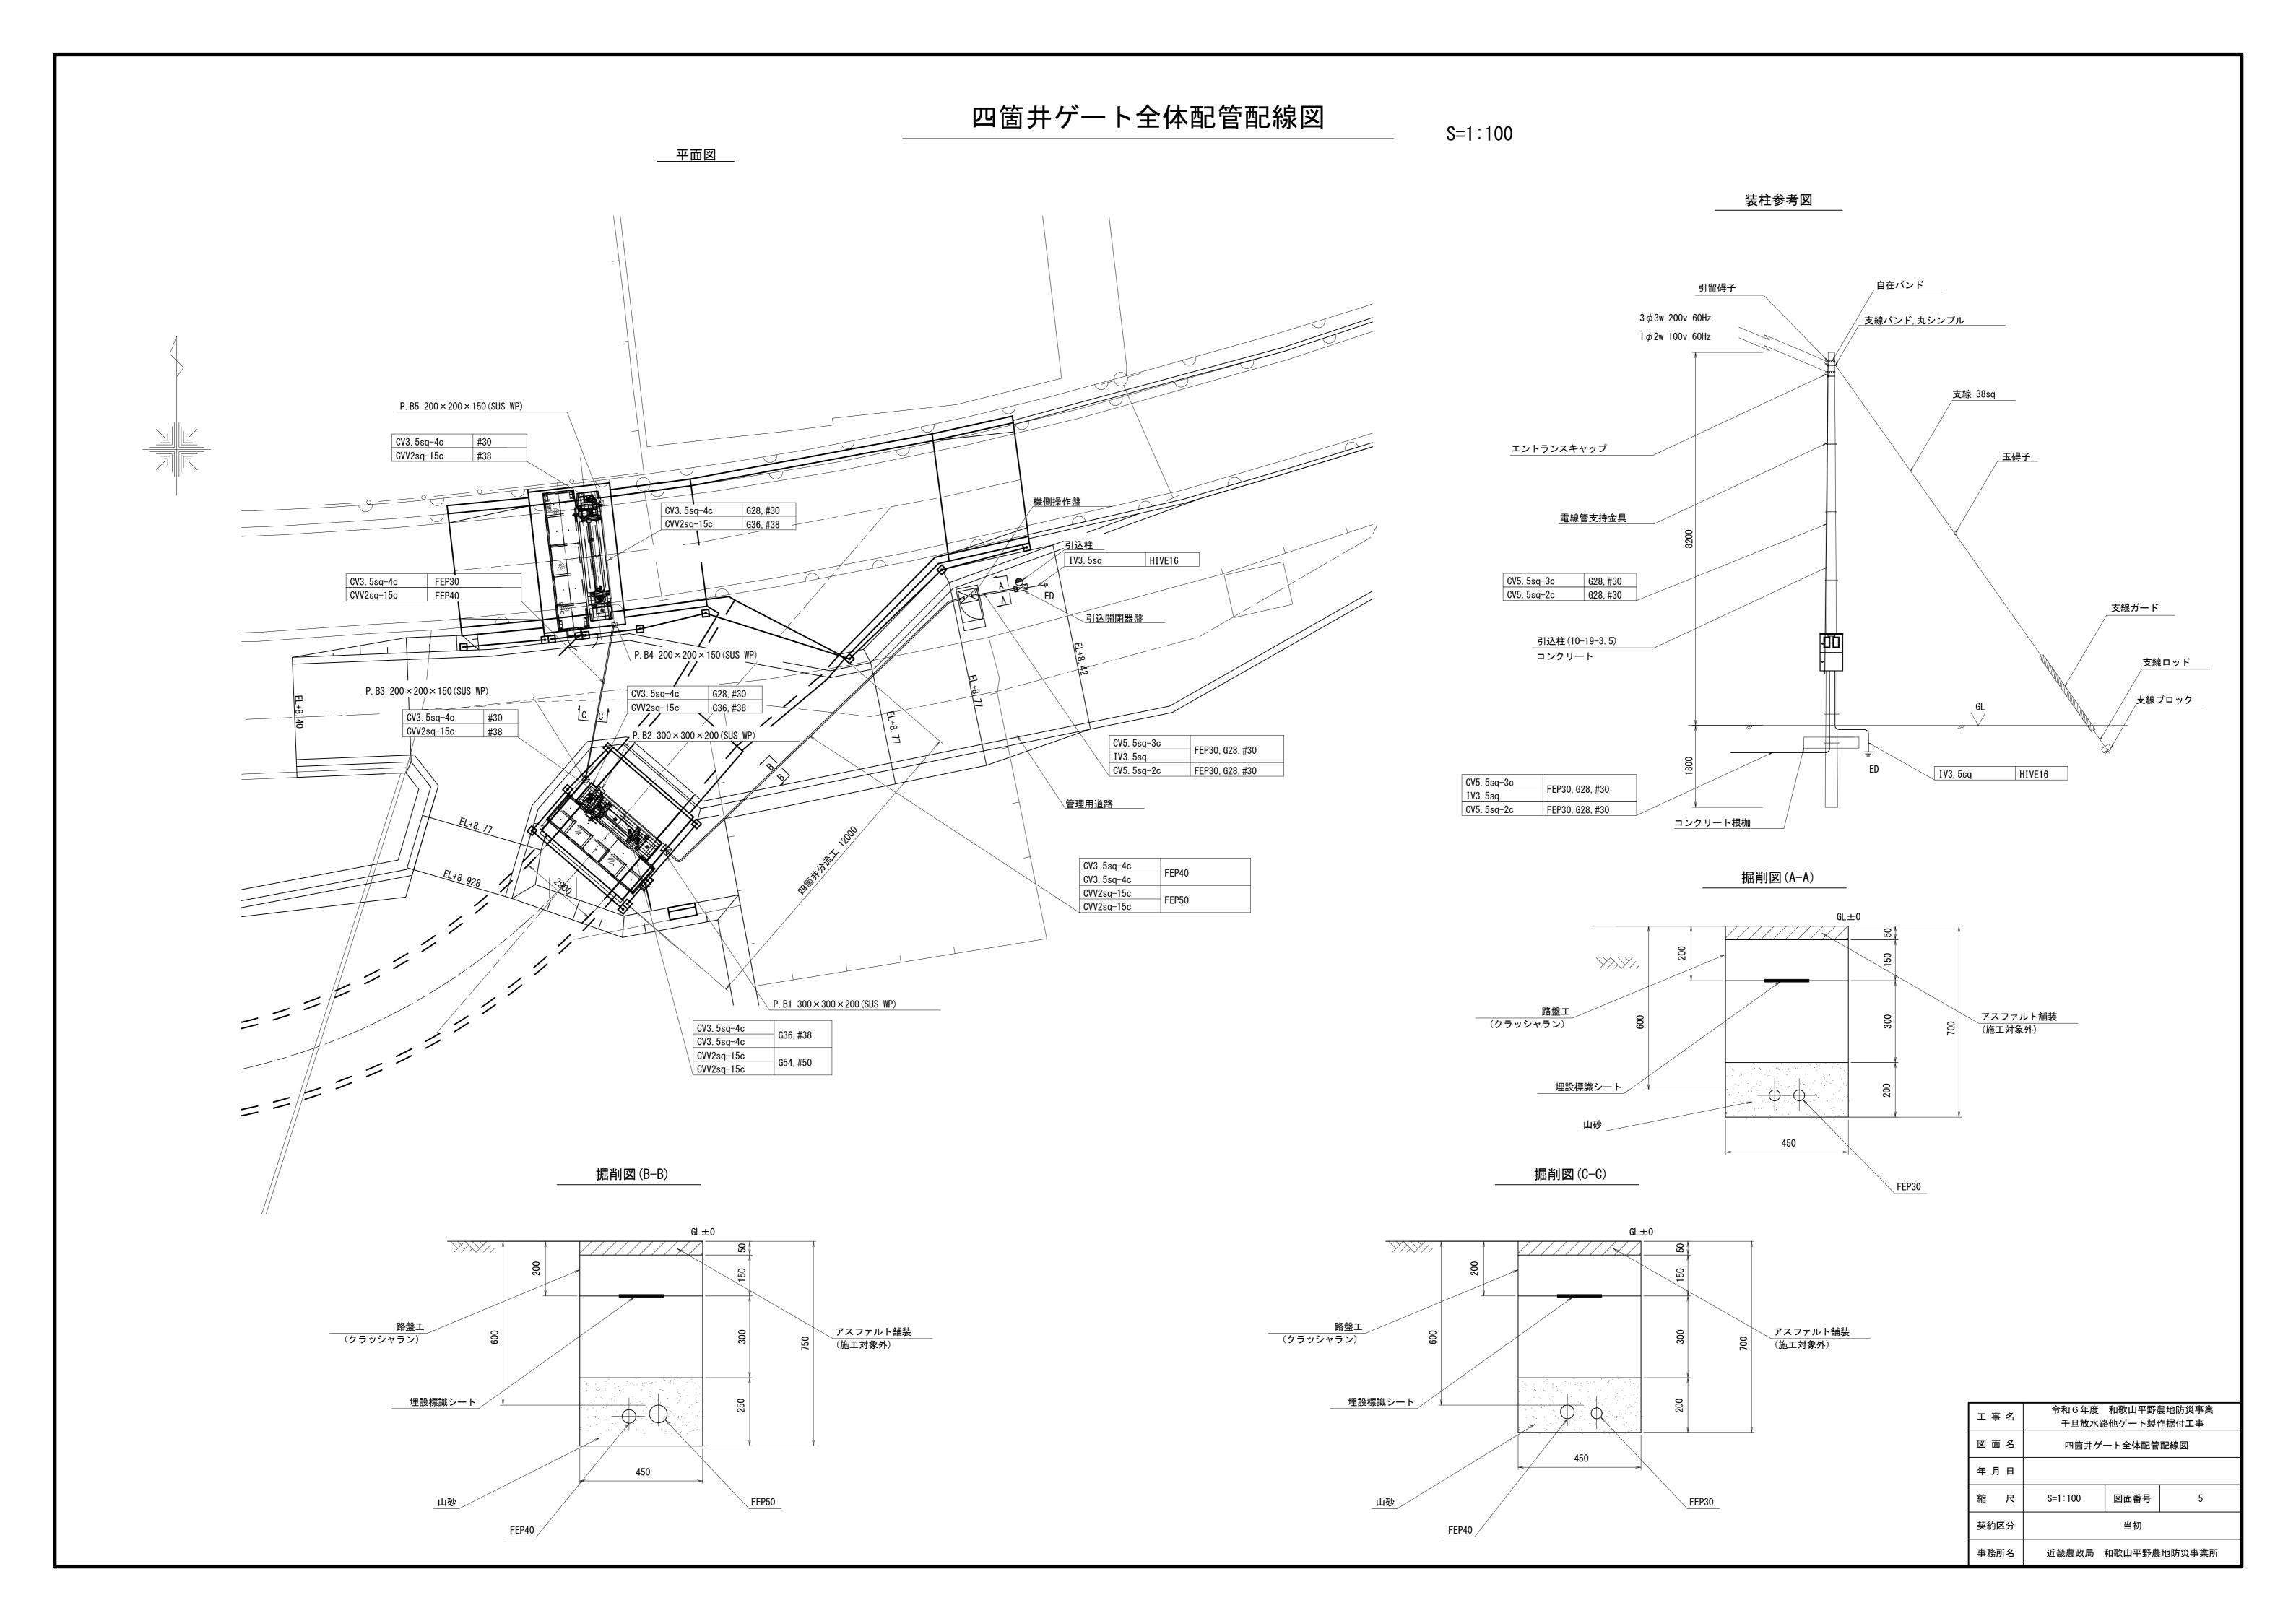

四箇井本線ゲート配管配線図

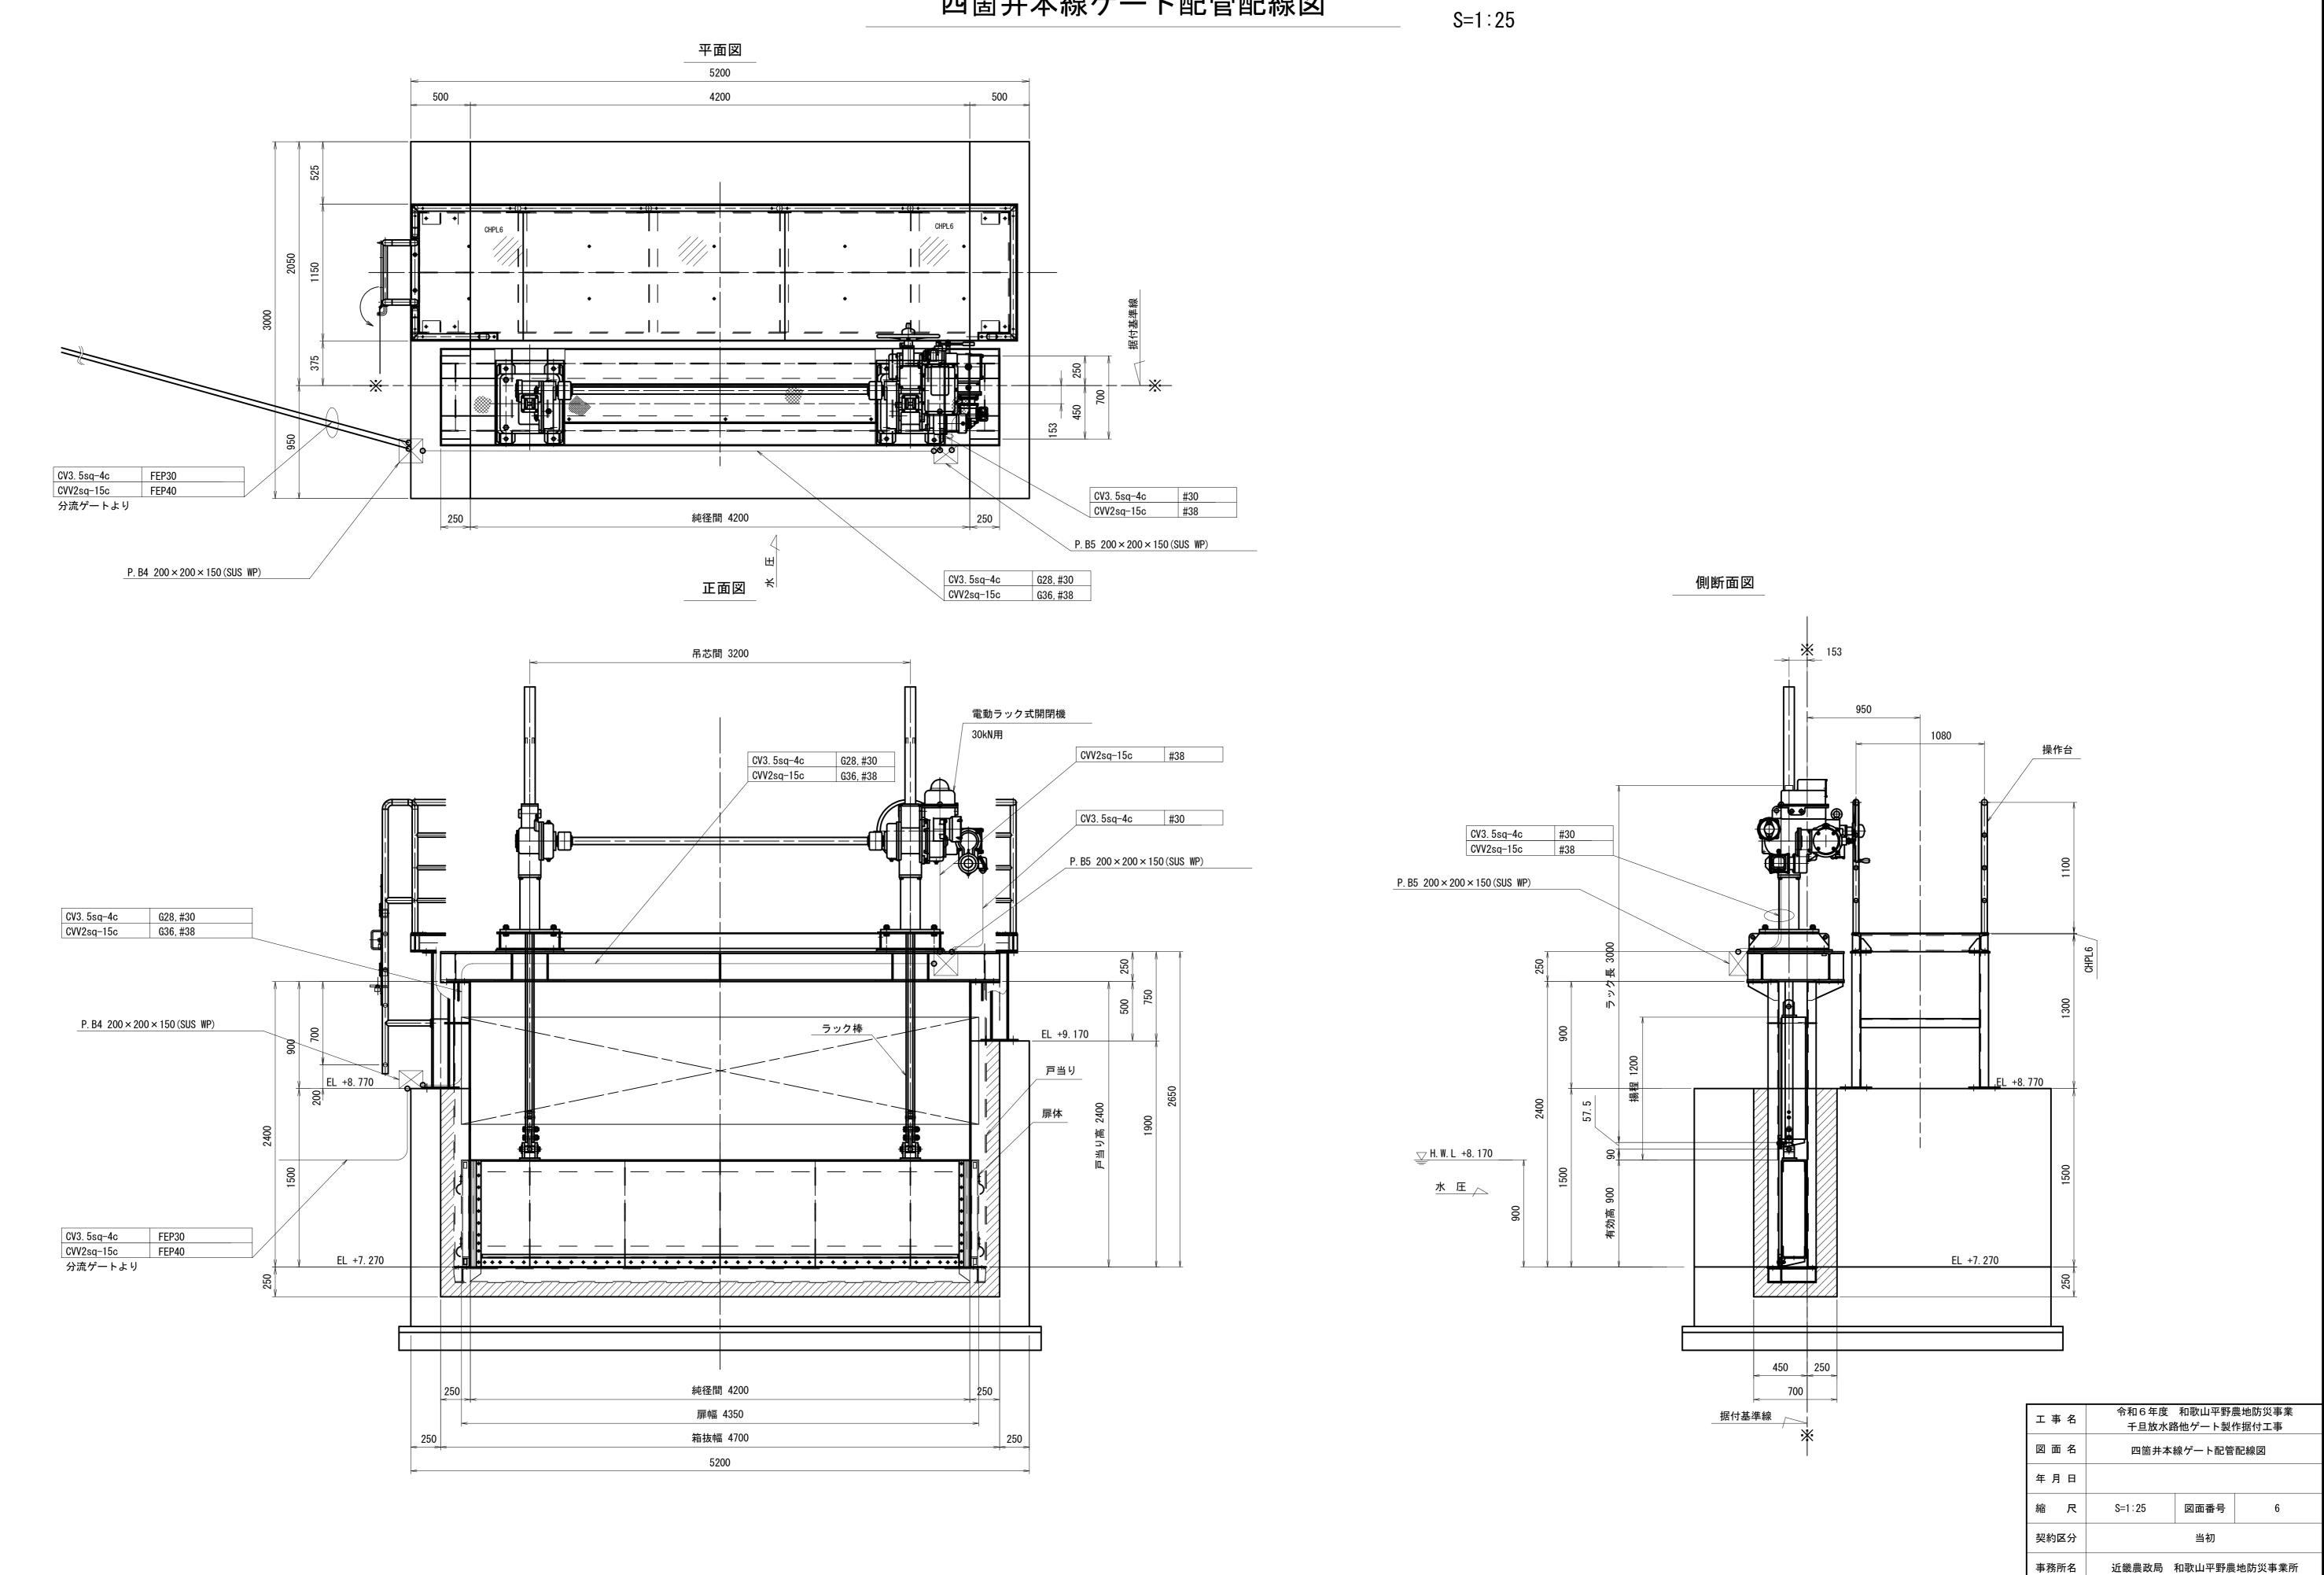

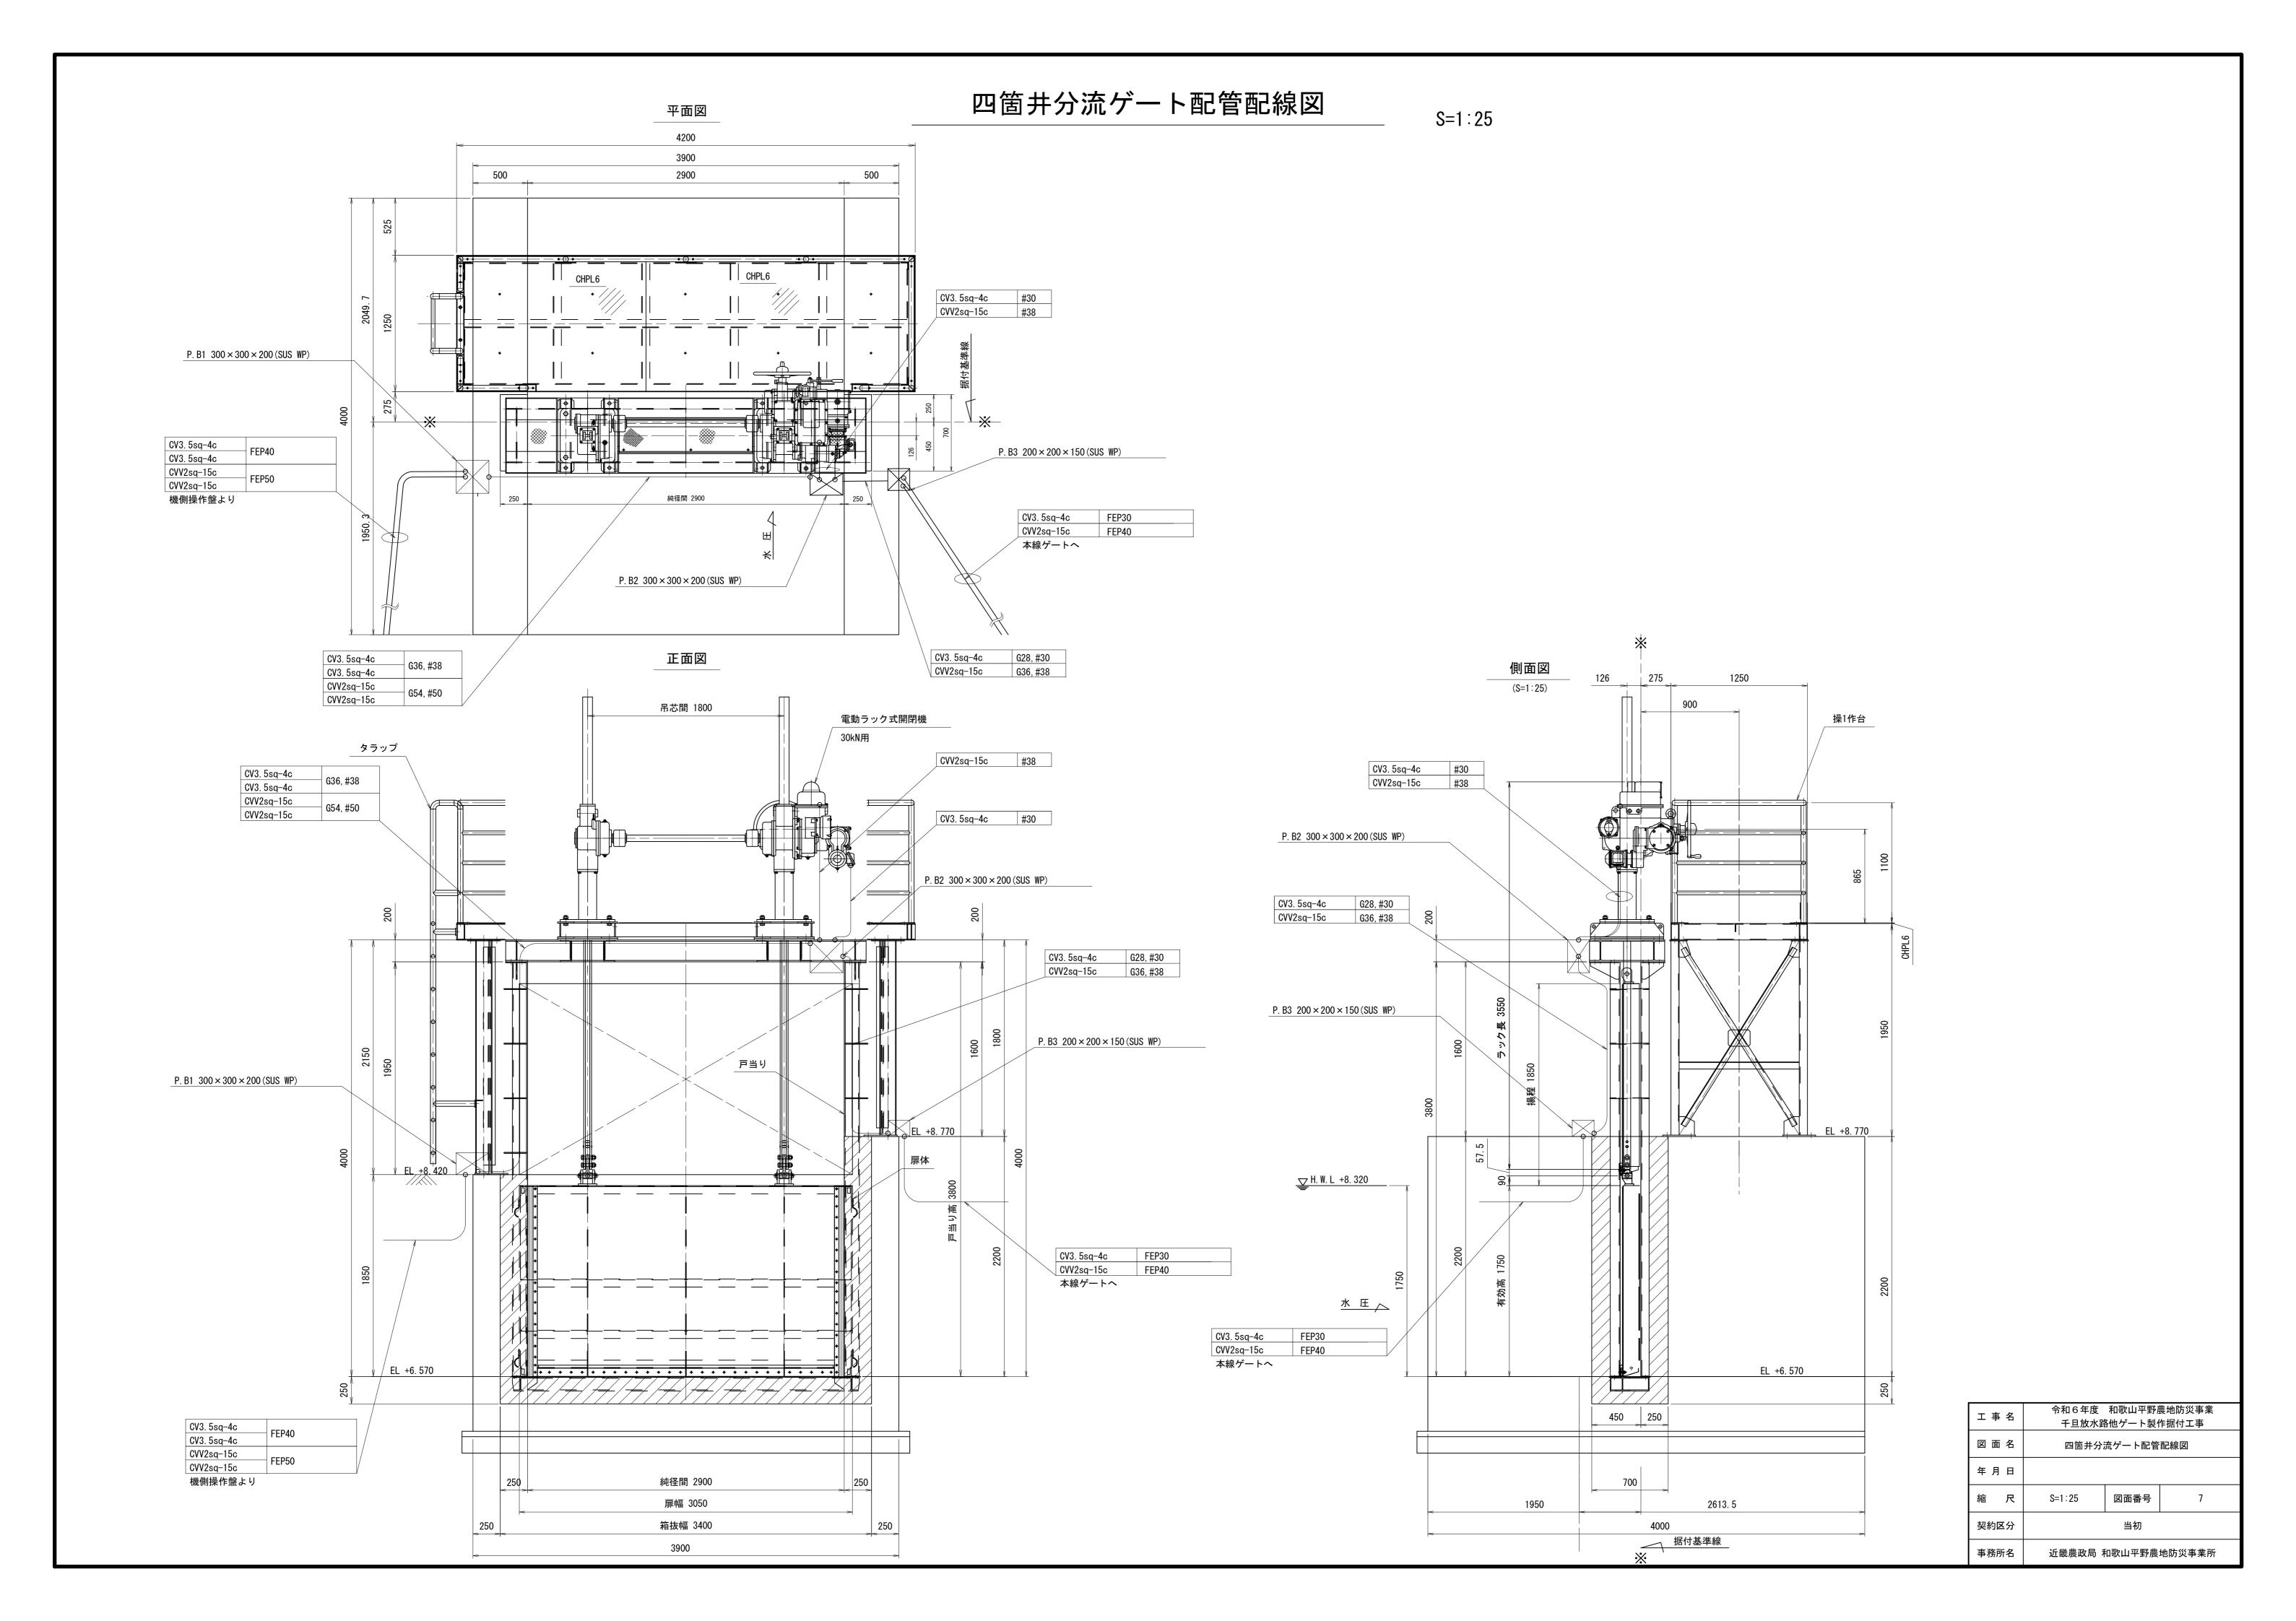


四箇井ゲート 機側操作盤外形図

S=1:10

引込開閉器盤外形図

側面図


機側操作盤外形図

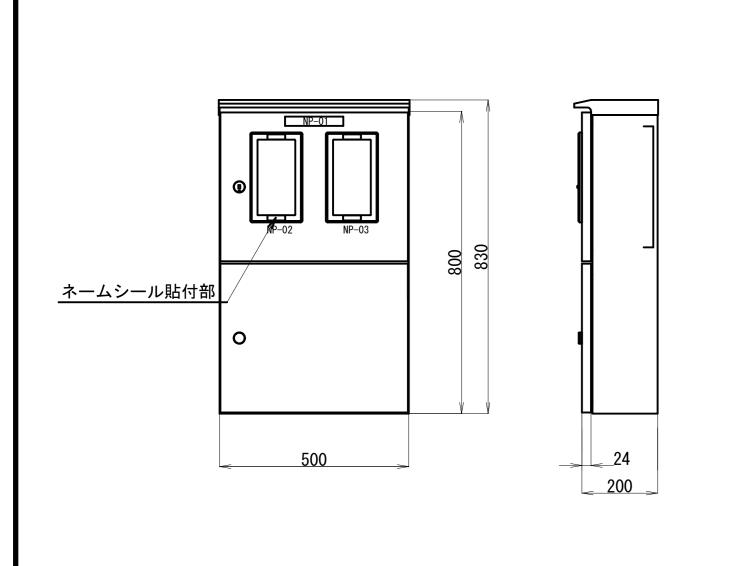


正面図

盤構	造仕	 ₩	
項	目		仕 様
型	式	屋外壁掛型	
企 図	++	扉 板	ステンレス(SUS304) t=1.5
鋼	材	天井・側面板	ステンレス(SUS304) t=1.5
		検針窓ガラス	強化処理ガラス
部	品	上段扉ハンドル	ステンレス封印付キーハンドル
		下段扉ハンドル	ステンレスキーハンドル
塗装	麦色	盤内外面	ライトベージュ塗装 5Y7/1


記号説明		
記号	名 称	備考
NP-01	引込開閉器盤	アクリル名板(貼付)
NP-02	動力	付属ネームシール(貼付)
NP-03	電灯	付属ネームシール(貼付)

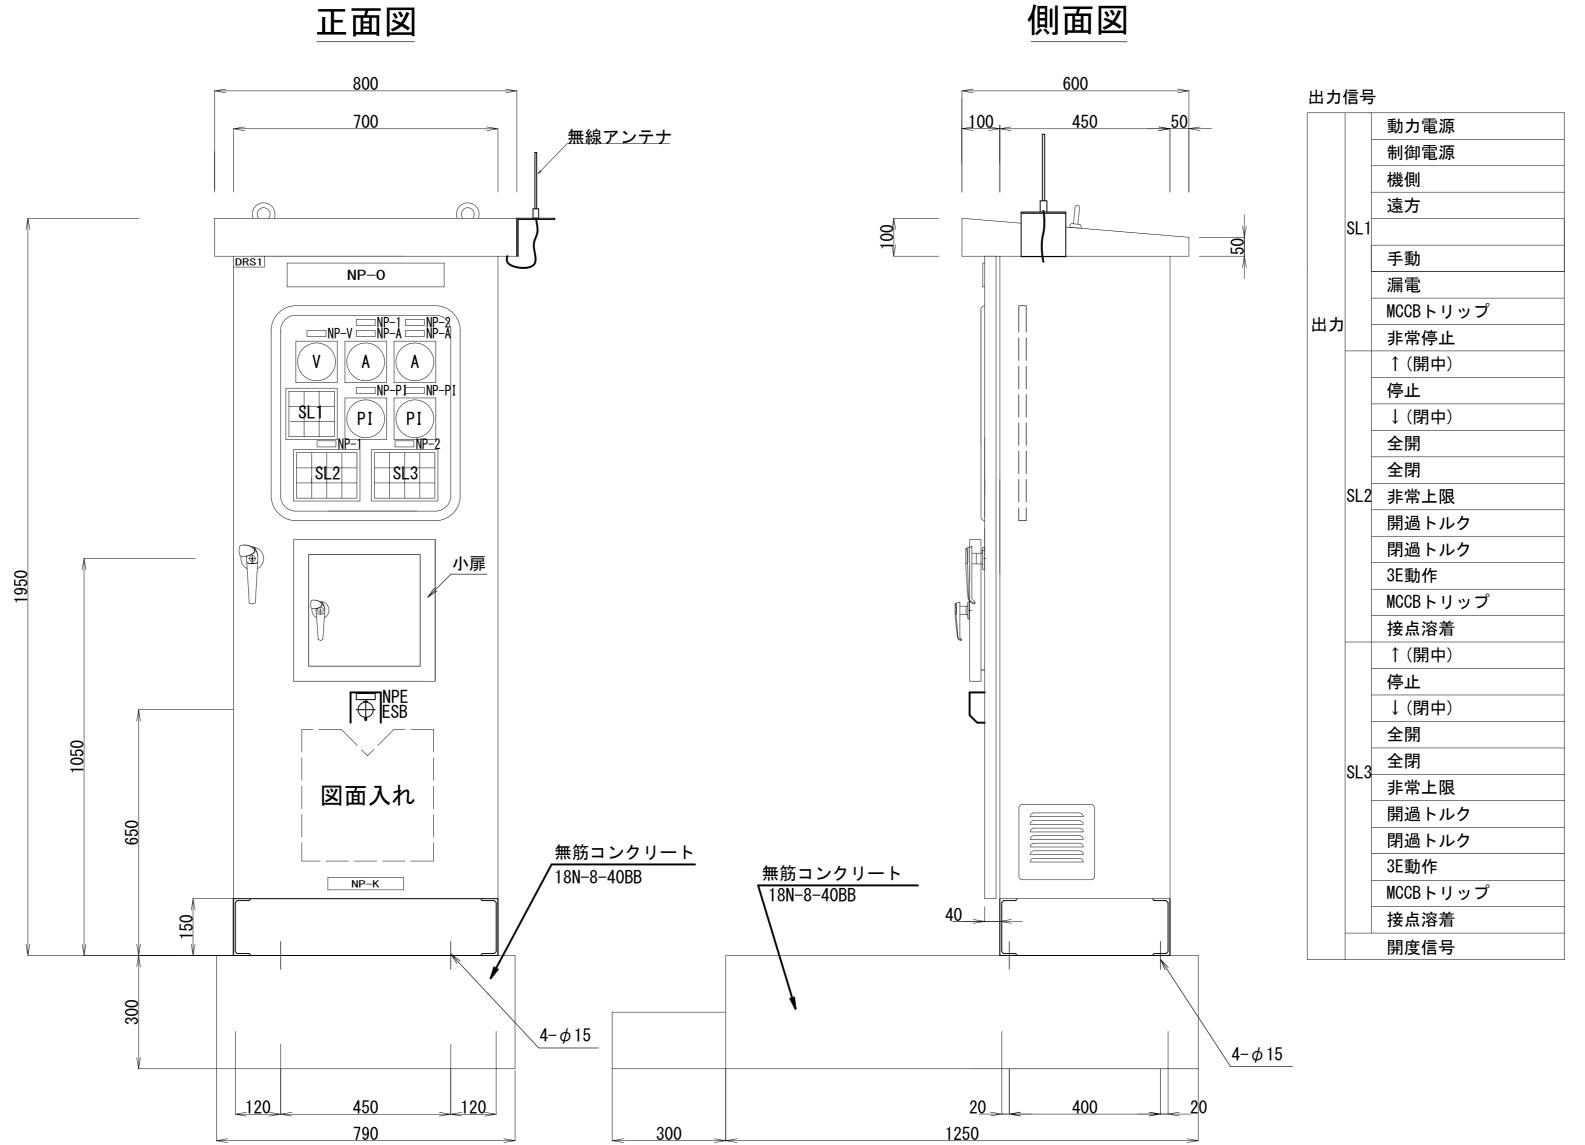

集合表示灯文字

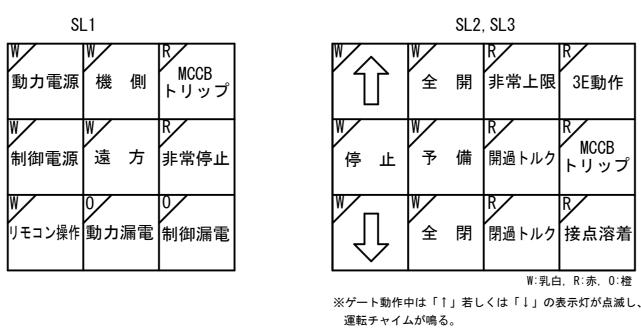

小扉

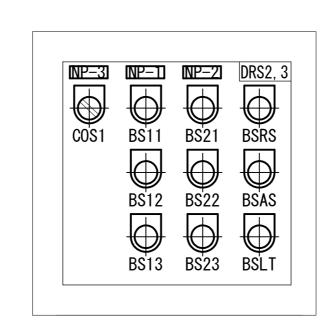

盤構造仕様

項目	仕様				
型式	屋外自立閉鎖	貨型 (IP33)			
板 厚	本体	SUS 2.0t			
	扉	SUS 3.0t			
	中板	SUS 2.0t			
	底板	SUS 2.0t			
	ベース	SUS ([150 × 75 × 6t)			
塗装色	5Y7/1(半つや	b)			
塗装厚	外面:60 μ m	外面:60μmm以上			
	内面:40 μ m	内面:40μmm以上			
ハンドル	扉 A-1140-1 (key No.20				
	小扉	A-1140-3 (key No. 200)			


記号説明


(盤表面·監視·操作部	吕
-------------	---

記号	名 称	備考				
NP-0	四箇井ゲート機側操作盤	アクリル名板(ビス留め)				
NP-1	本線ゲート	アクリル名板(貼付)				
NP-2	分流ゲート	アクリル名板(貼付)				
NP-3	操作切替	アクリル名板(貼付)				
NP-V	電圧	アクリル名板(貼付)				
NP-A	電流	アクリル名板(貼付)				
NP-PI	開度	アクリル名板(貼付)				
NP-E	非常停止	アクリル名板(貼付)				
NP-K	製造業者名	アクリル名板(貼付)				
V	電圧計	110角 広角				
A	電流計	110角 広角				
PI	開度計	110角 広角				
SL	集合表示灯	40角				
ESB	非常停止	押釦スイッチ(赤)				
BS11, 21	開	押釦スイッチ(黒)				
BS12, 22	停止	押釦スイッチ(赤)				
BS13, 23	閉	押釦スイッチ(黒)				
BSRS	故障リセット	押釦スイッチ(緑)				
BSAS	警報停止	押釦スイッチ(赤)				
BSLT	ランプテスト	押釦スイッチ(黄)				
COS1	切 - 入	切替スイッチ(手動復帰)				
DRS1	盤内灯 ON - OFF	ドアスイッチ				
DRS2	機側-遠方(将来用)	ドアスイッチ				
DRS3	リモコン操作 ON - OFF	ドアスイッチ				
※図売収納ケース般内取付						


※図面収納ケース盤内取付


Н	事	名			。 農地防災事業 上作据付工事		
図	面	名	四箇井ゲート 機側操作盤外形図				
年	月	田					
縮		尺	S=1:10	図面番号	8		
契約区分 当初							
事	务所	名	近畿農政局 和	即即山平野剧	農地防災事業所		

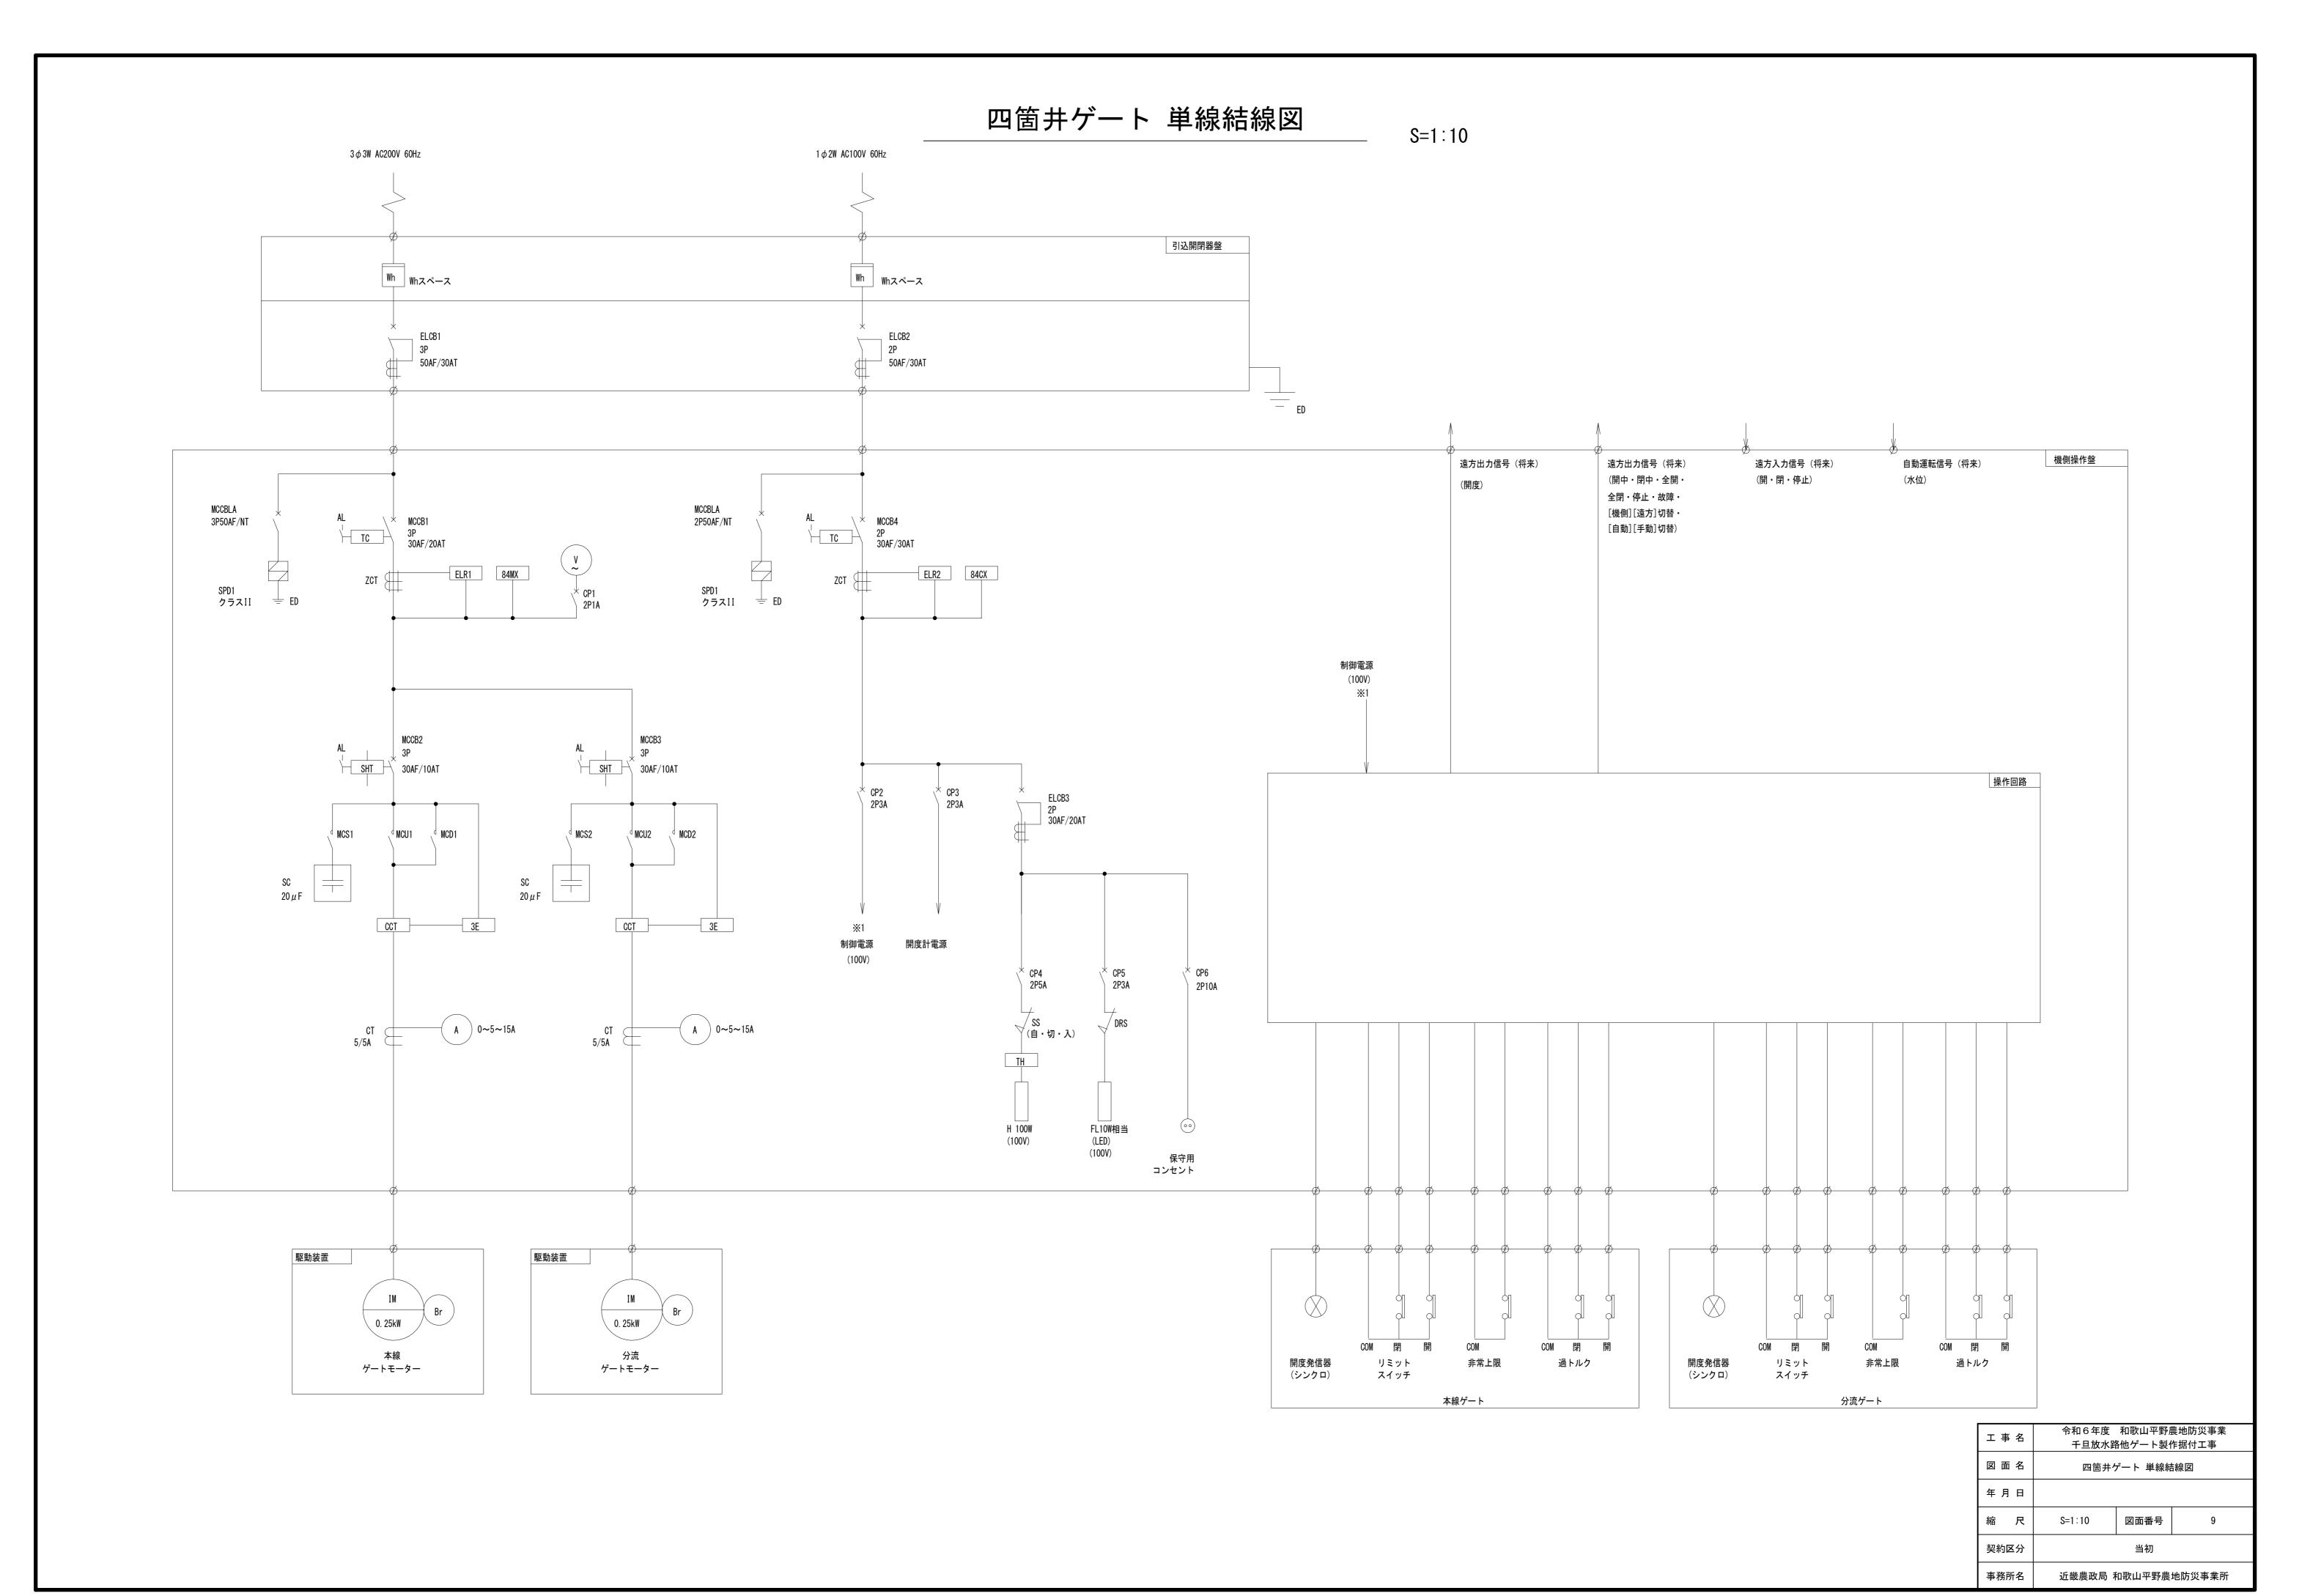

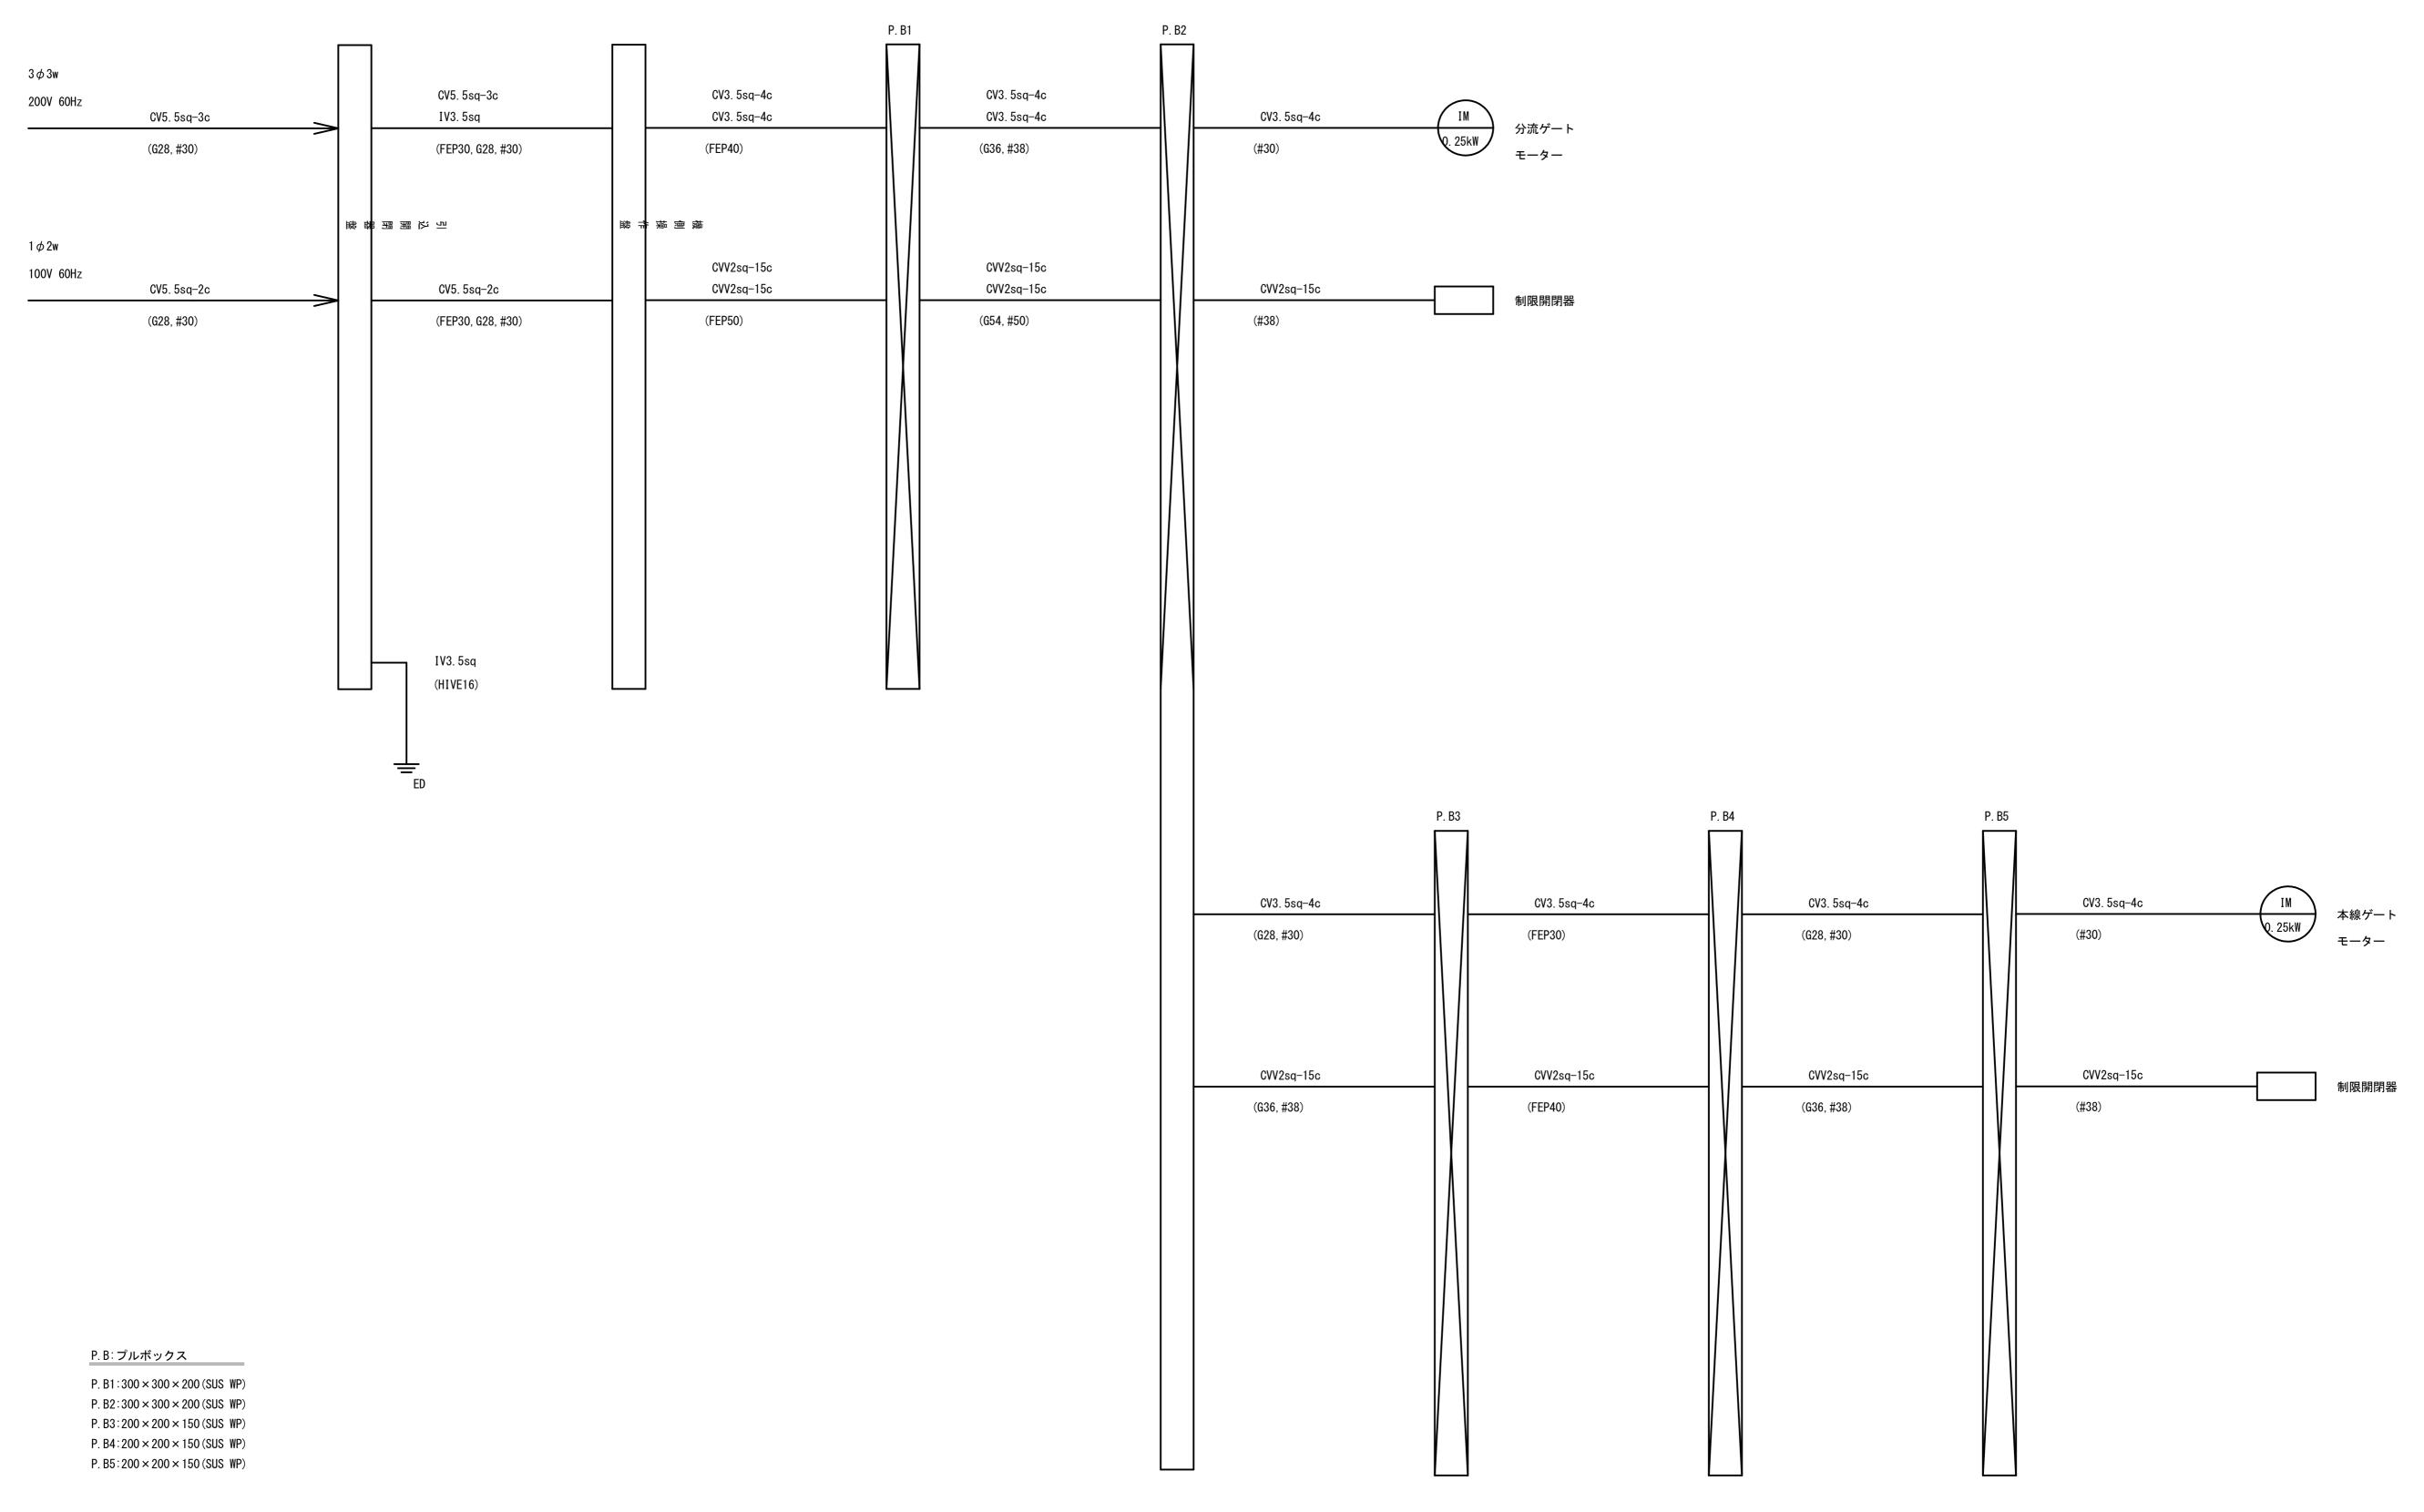



工事名	令和6年度 和歌山平野農地防災事業 千旦放水路他ゲート製作据付工事					
図面名	i 名 四箇井ゲート 配管配線系統図					
年月日						
縮尺	S=1:25	図面番号	10			
契約区分	当初					
事務所名	近畿農政局 和歌山平野農地防災事業所					

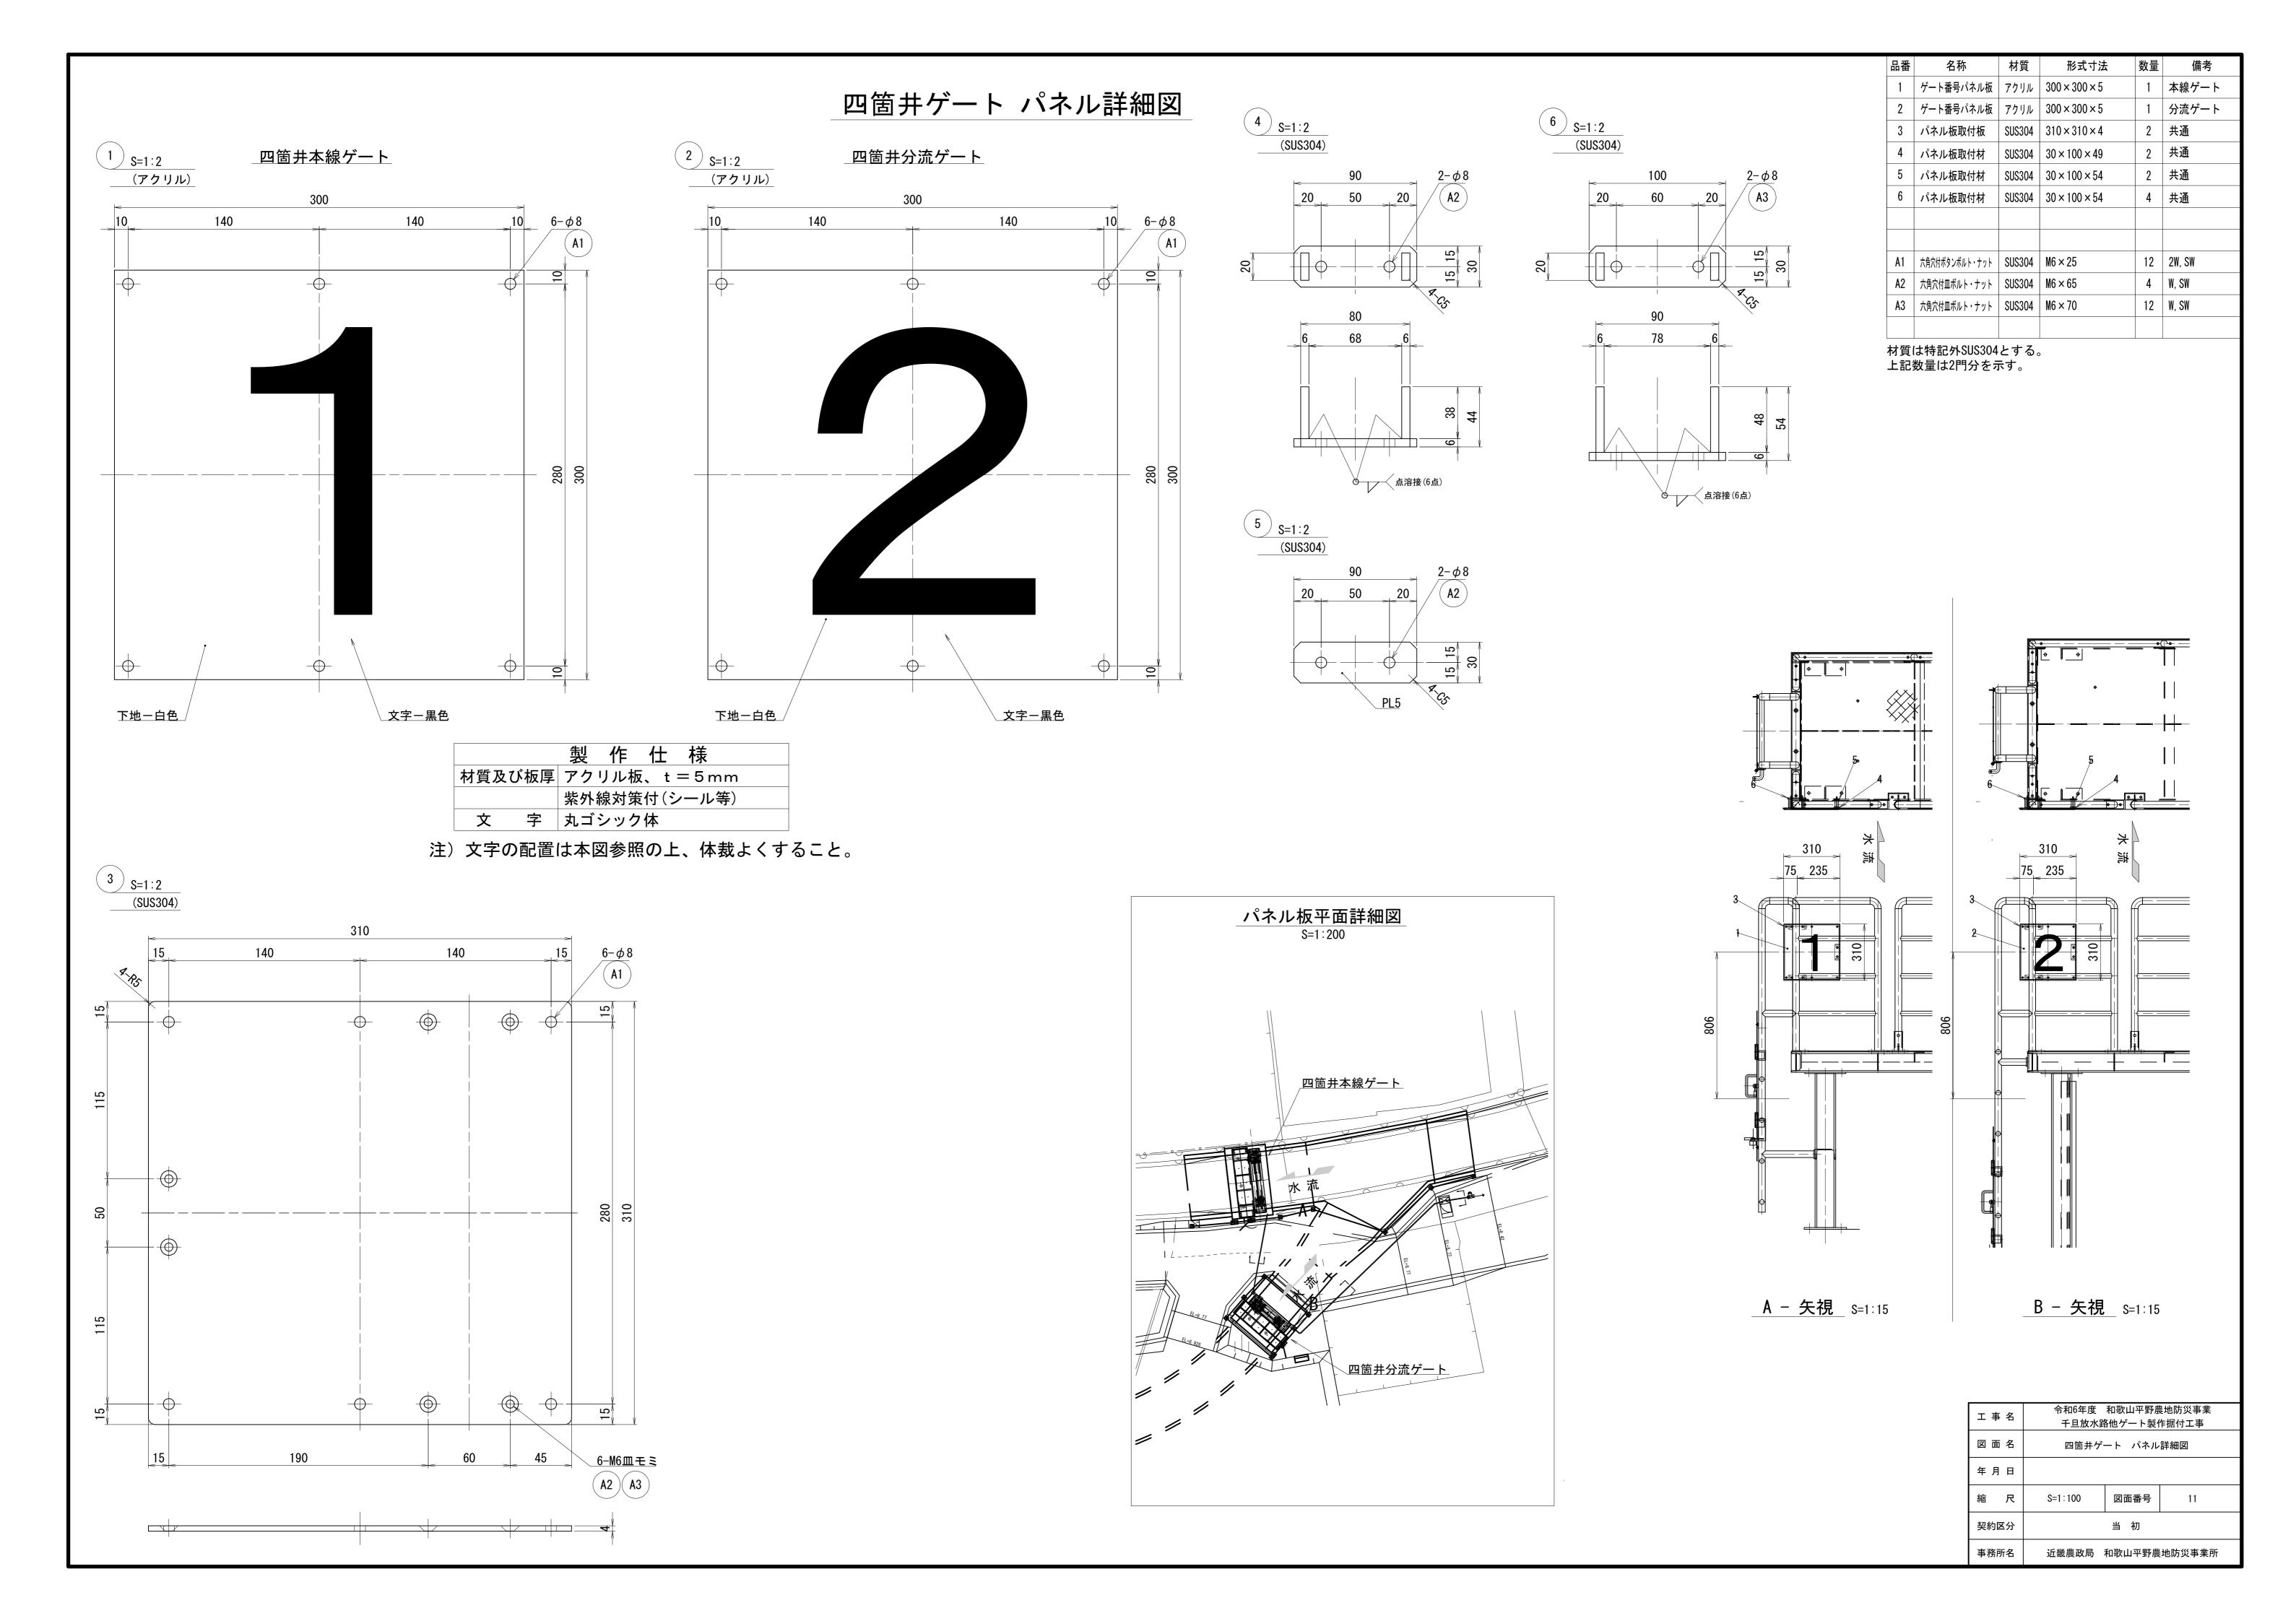


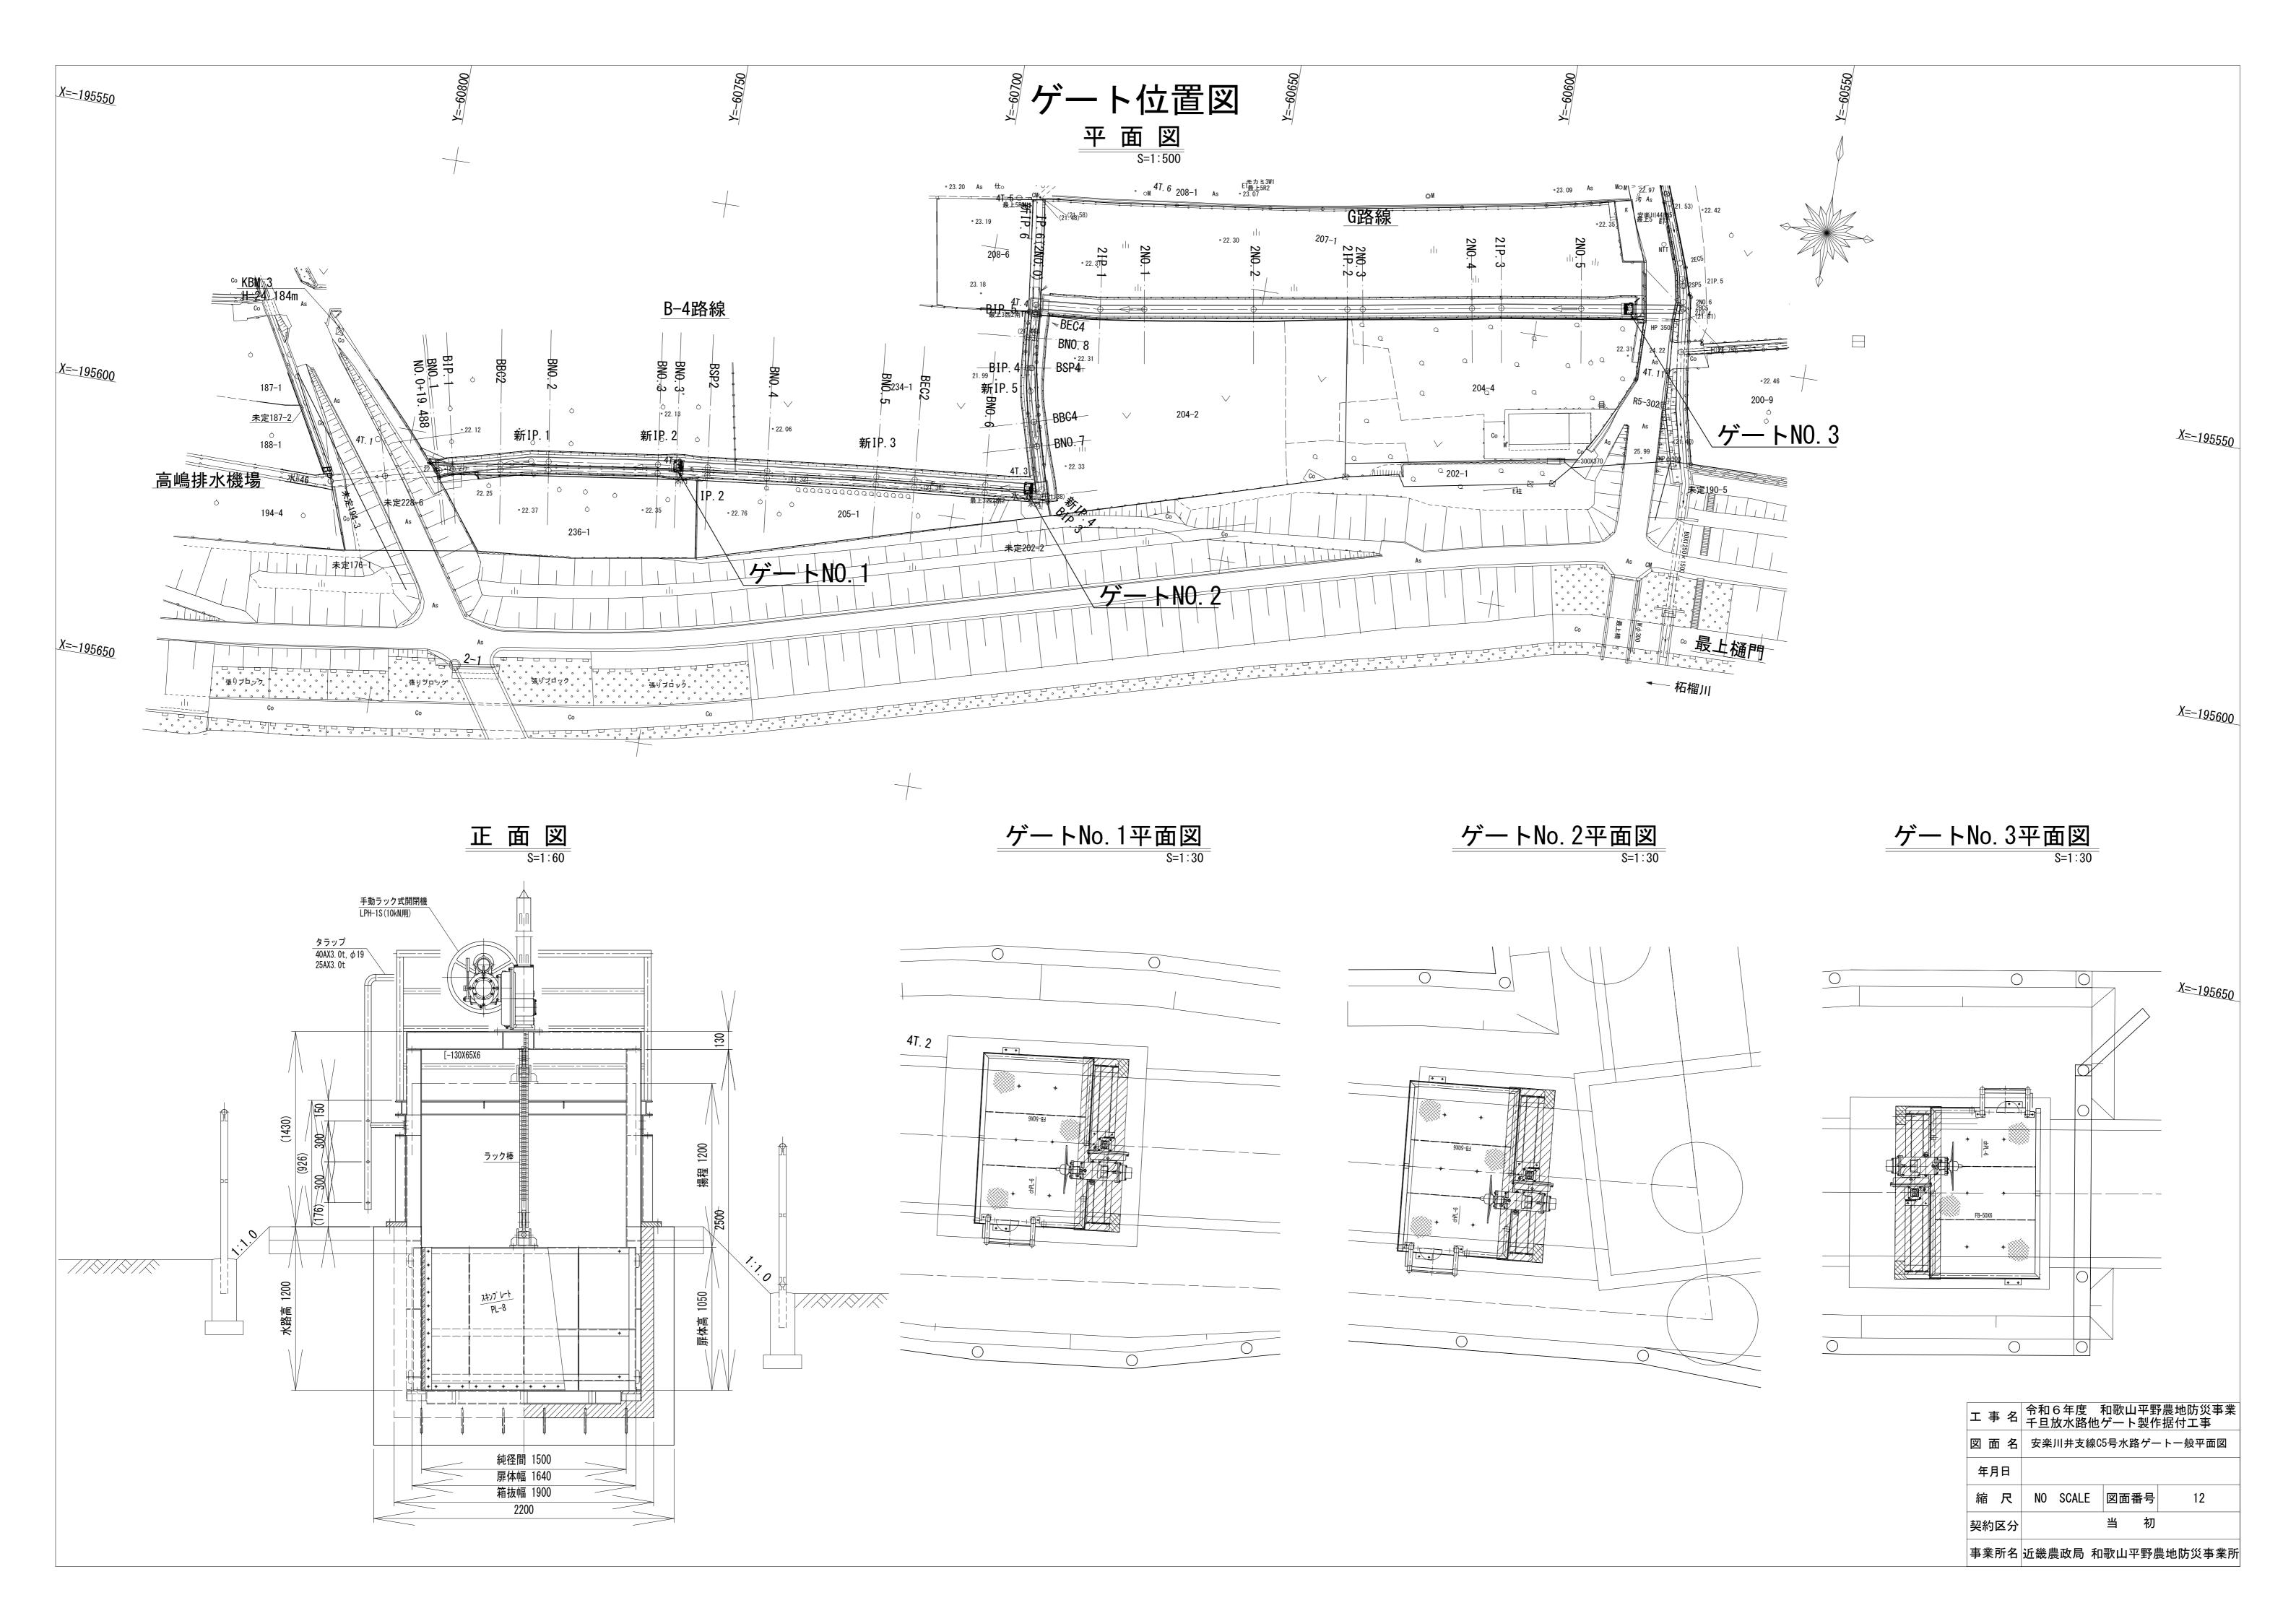


安楽川井支線C5号 水路ゲートNo.1 一般図

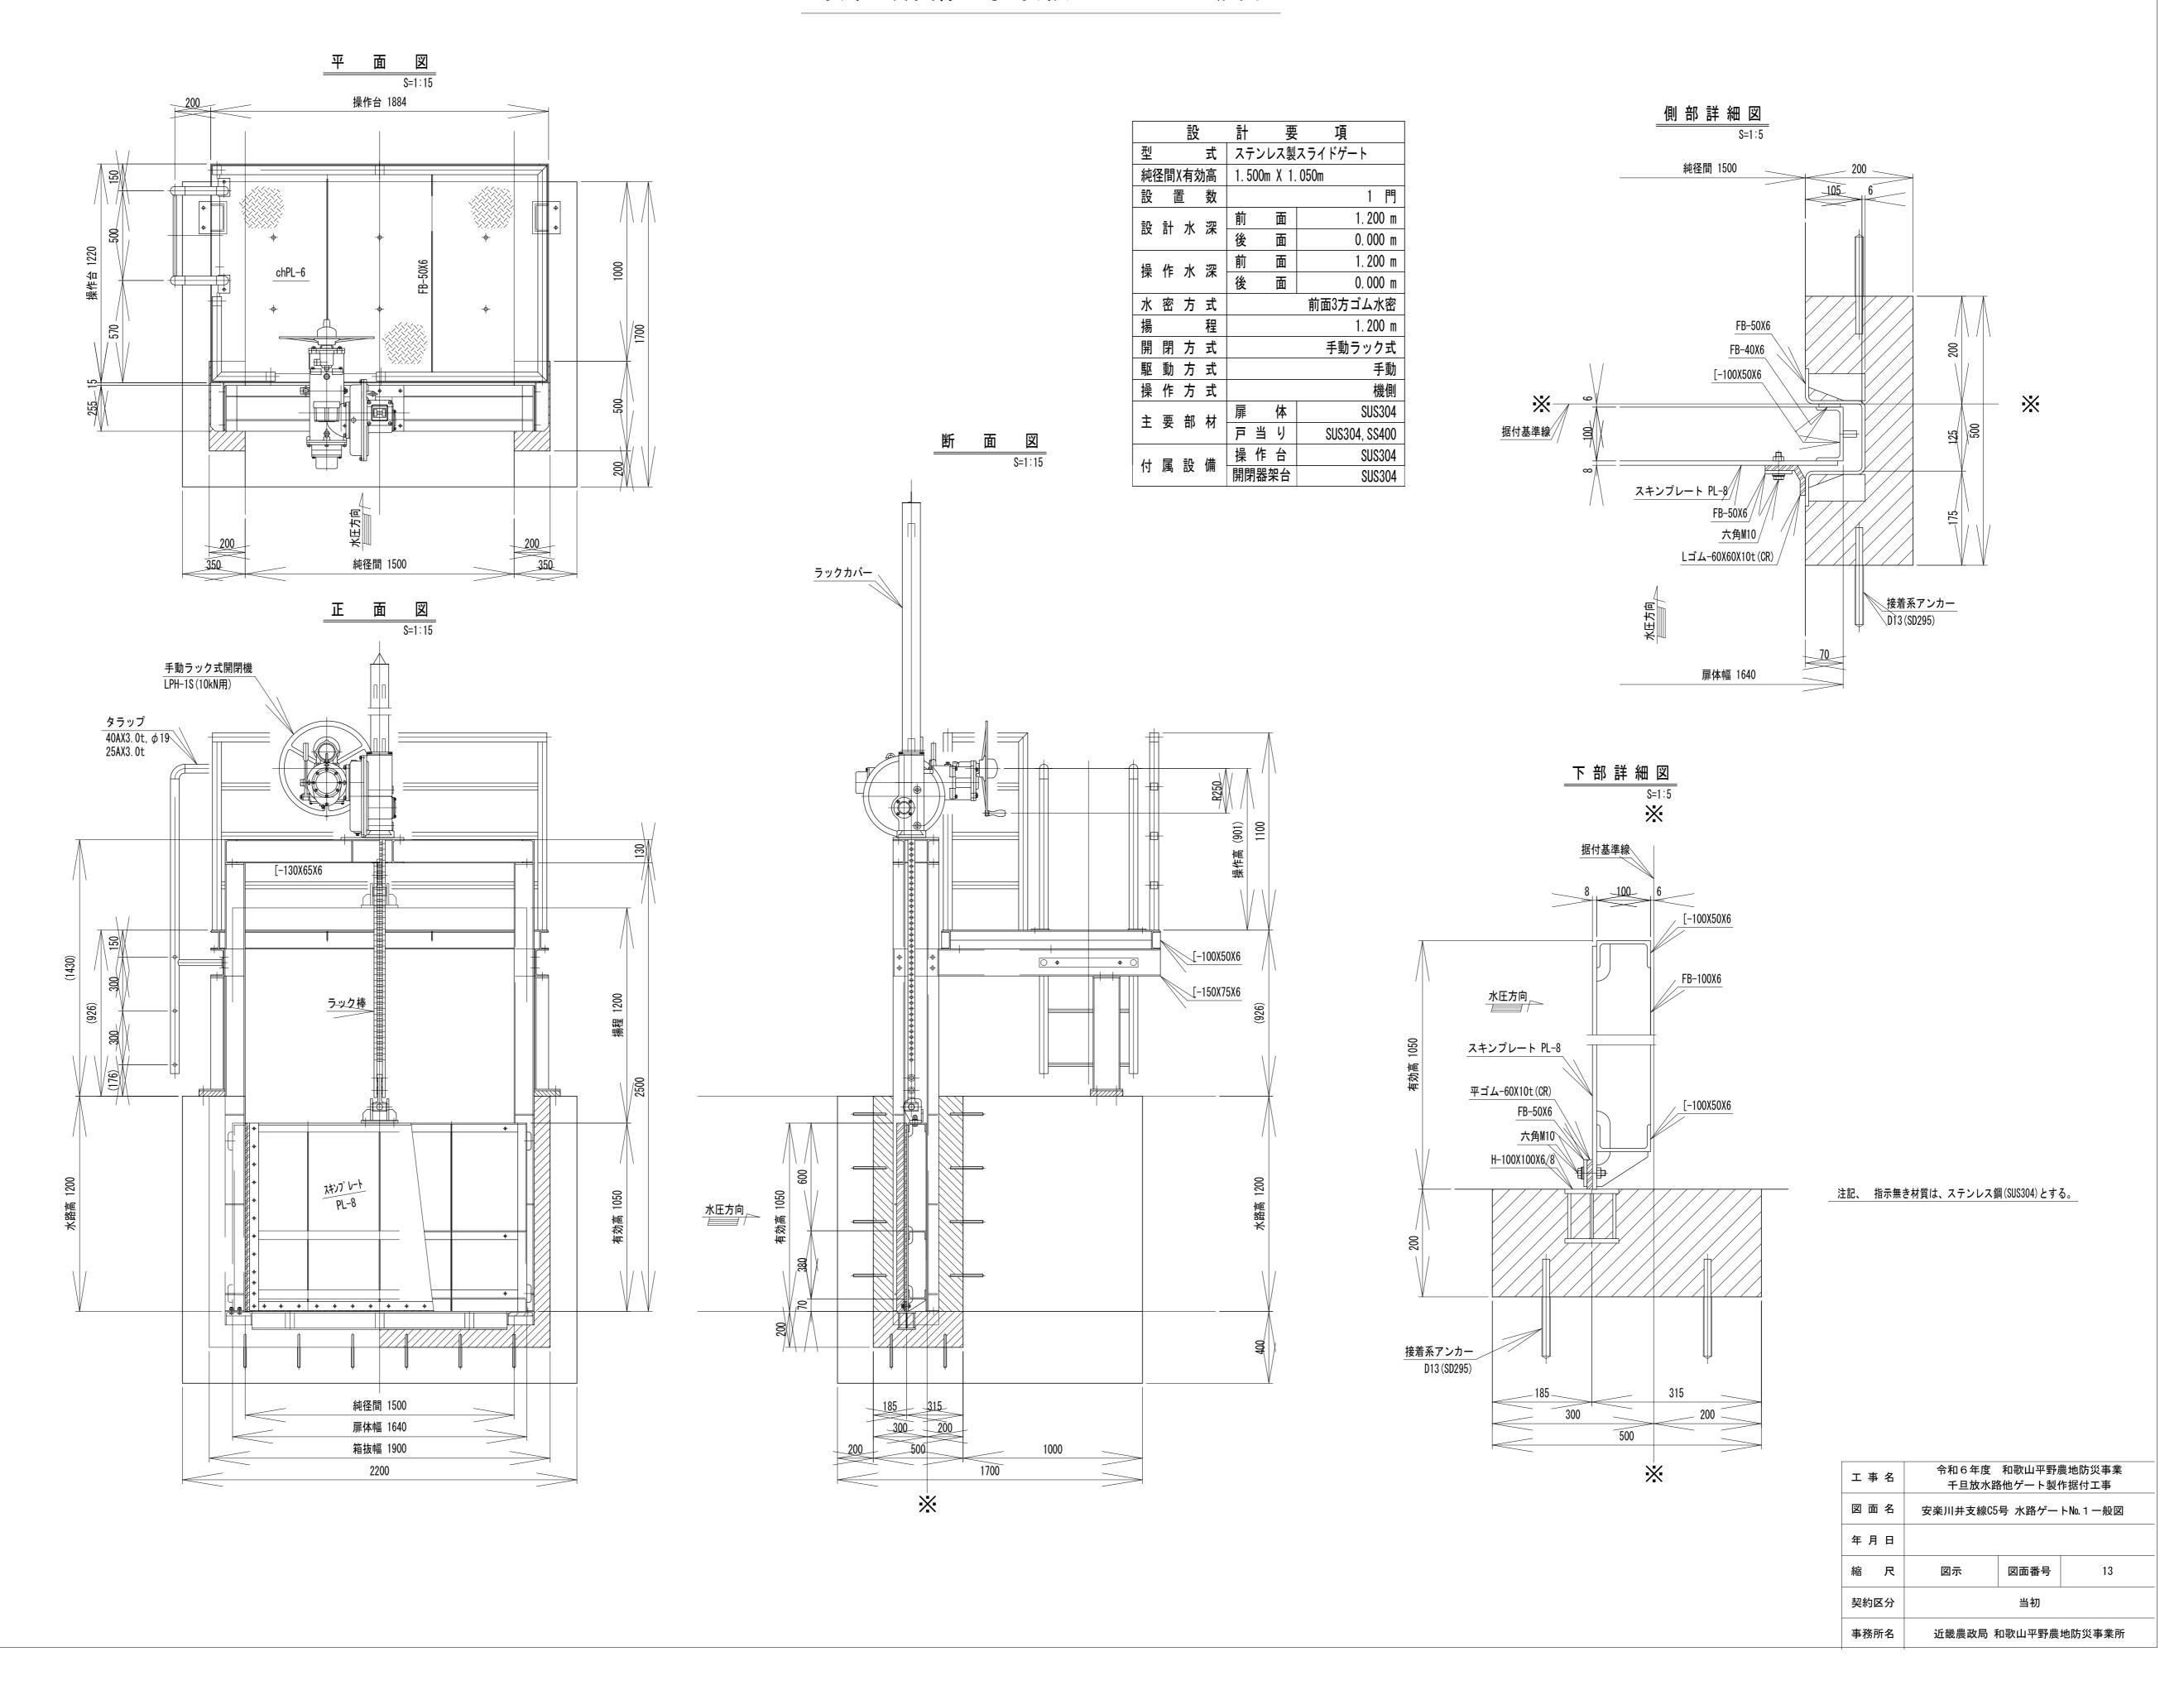

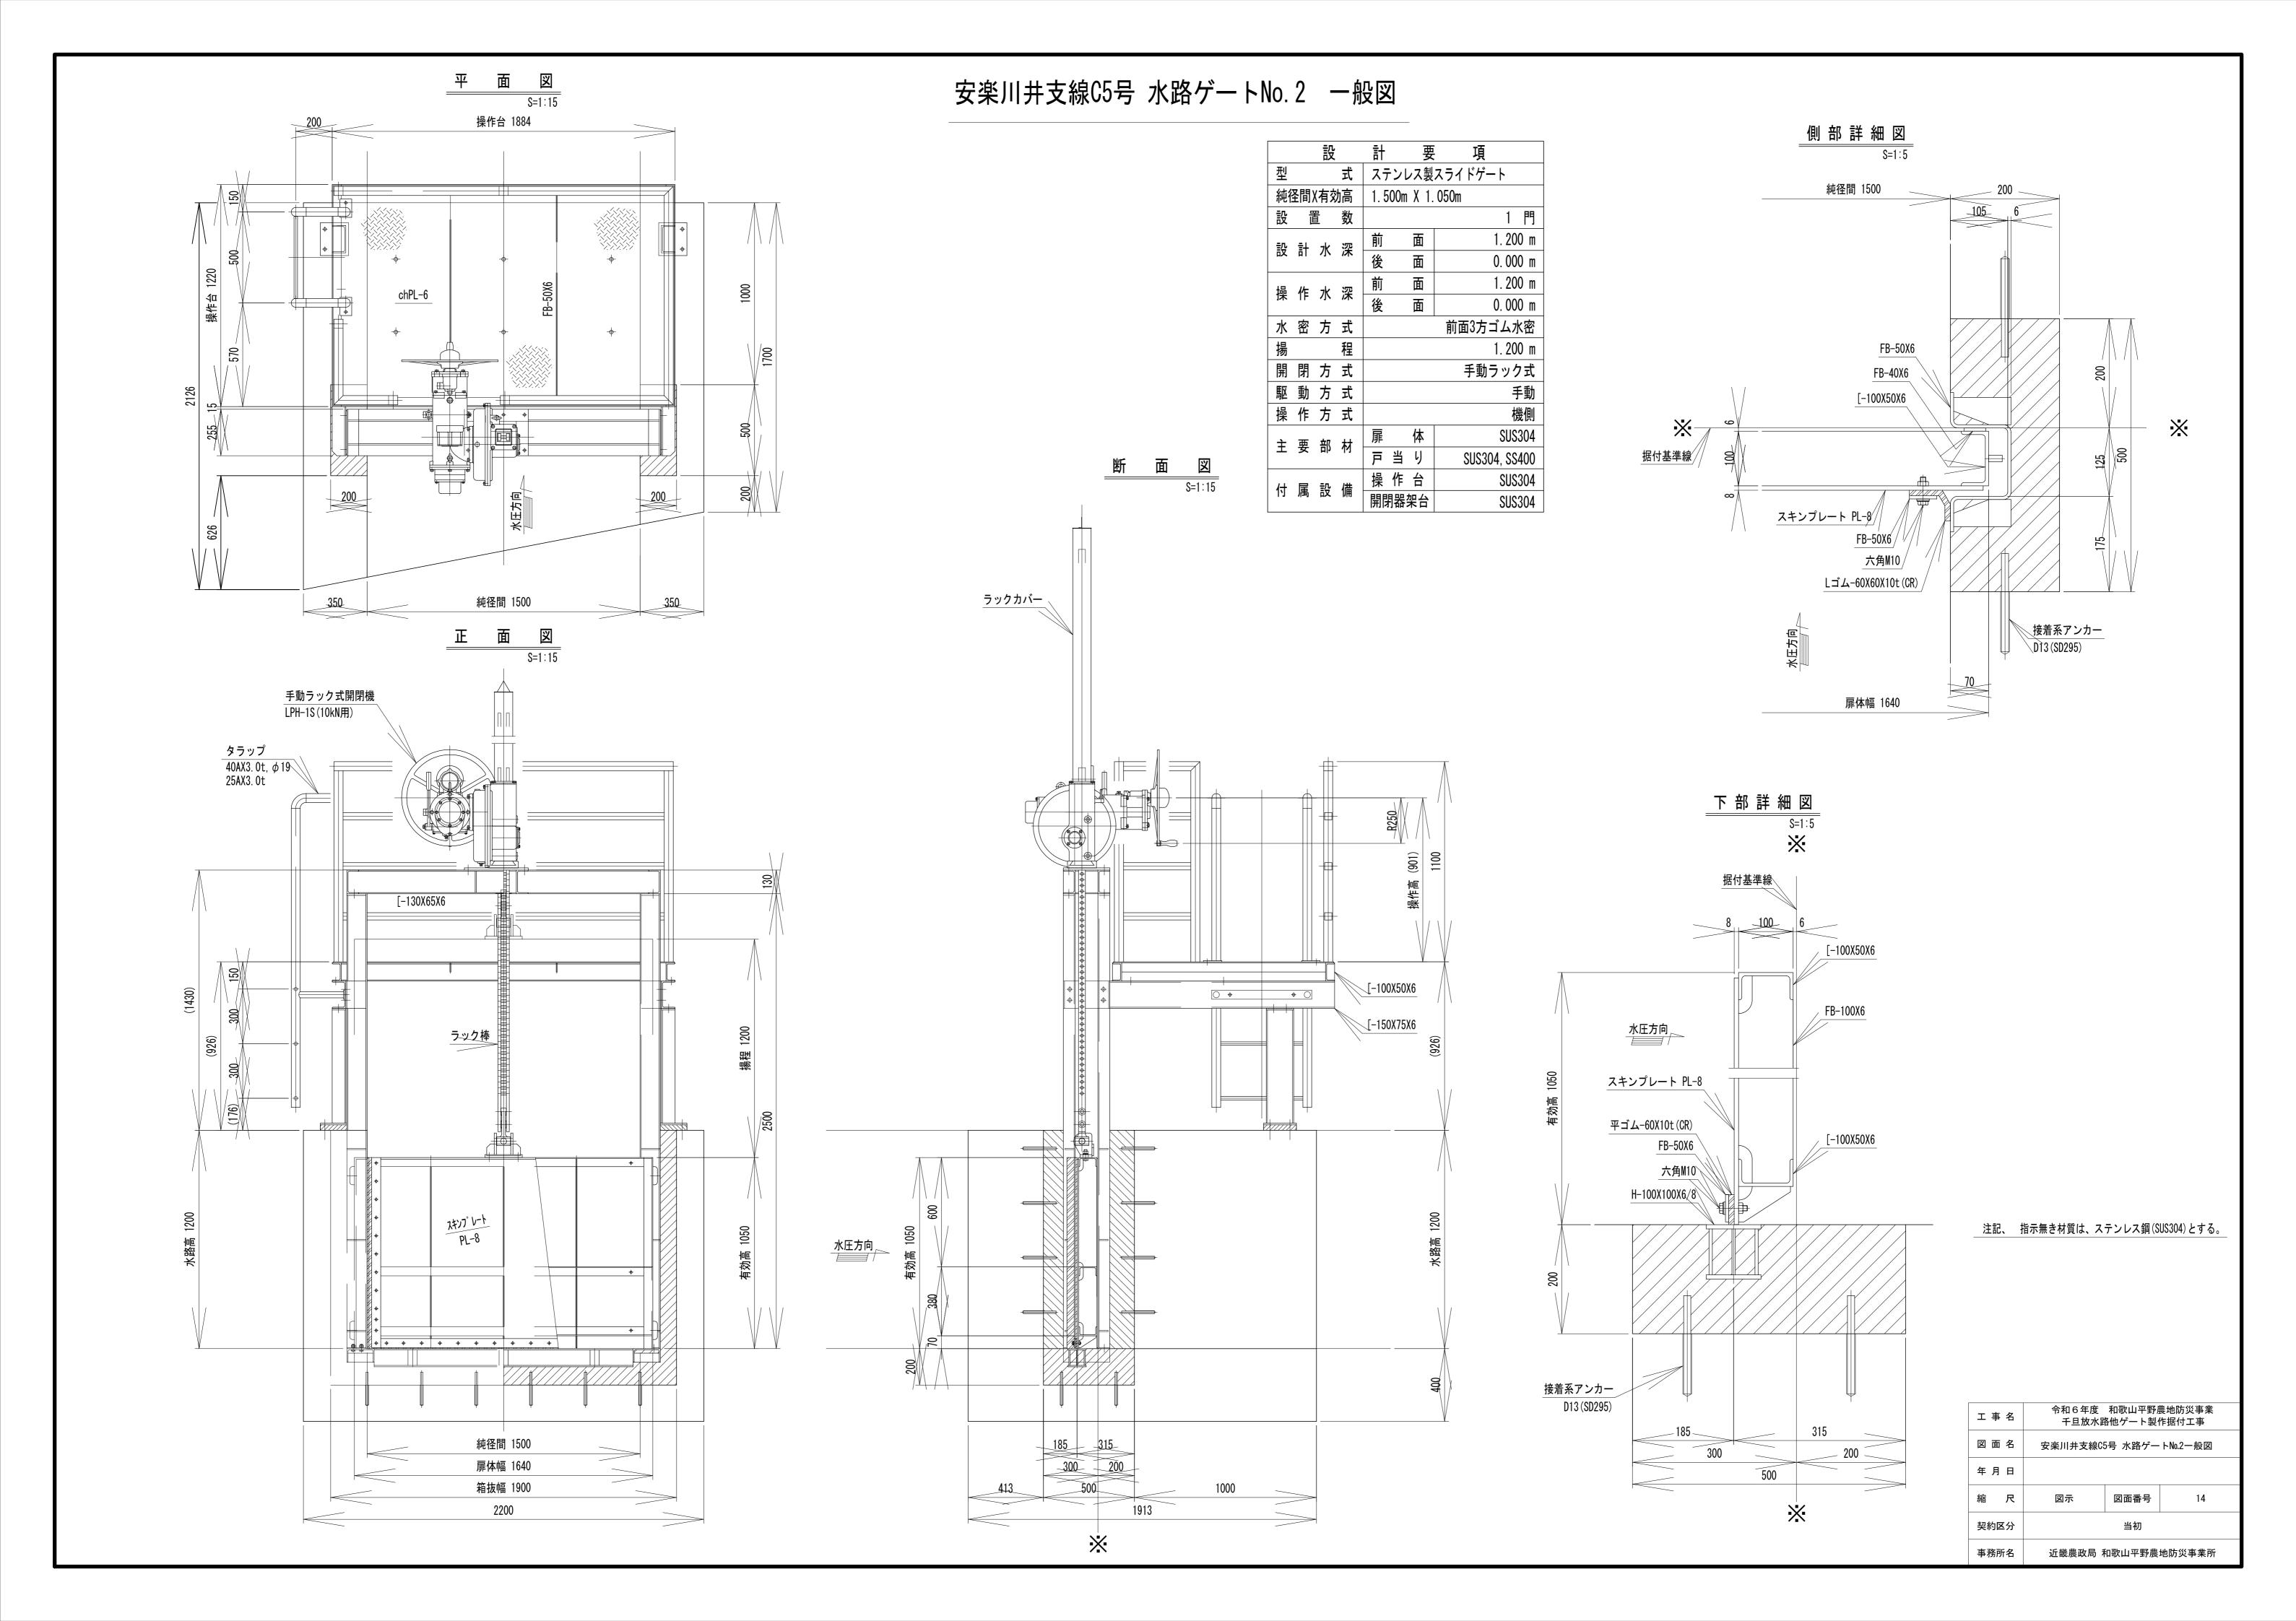

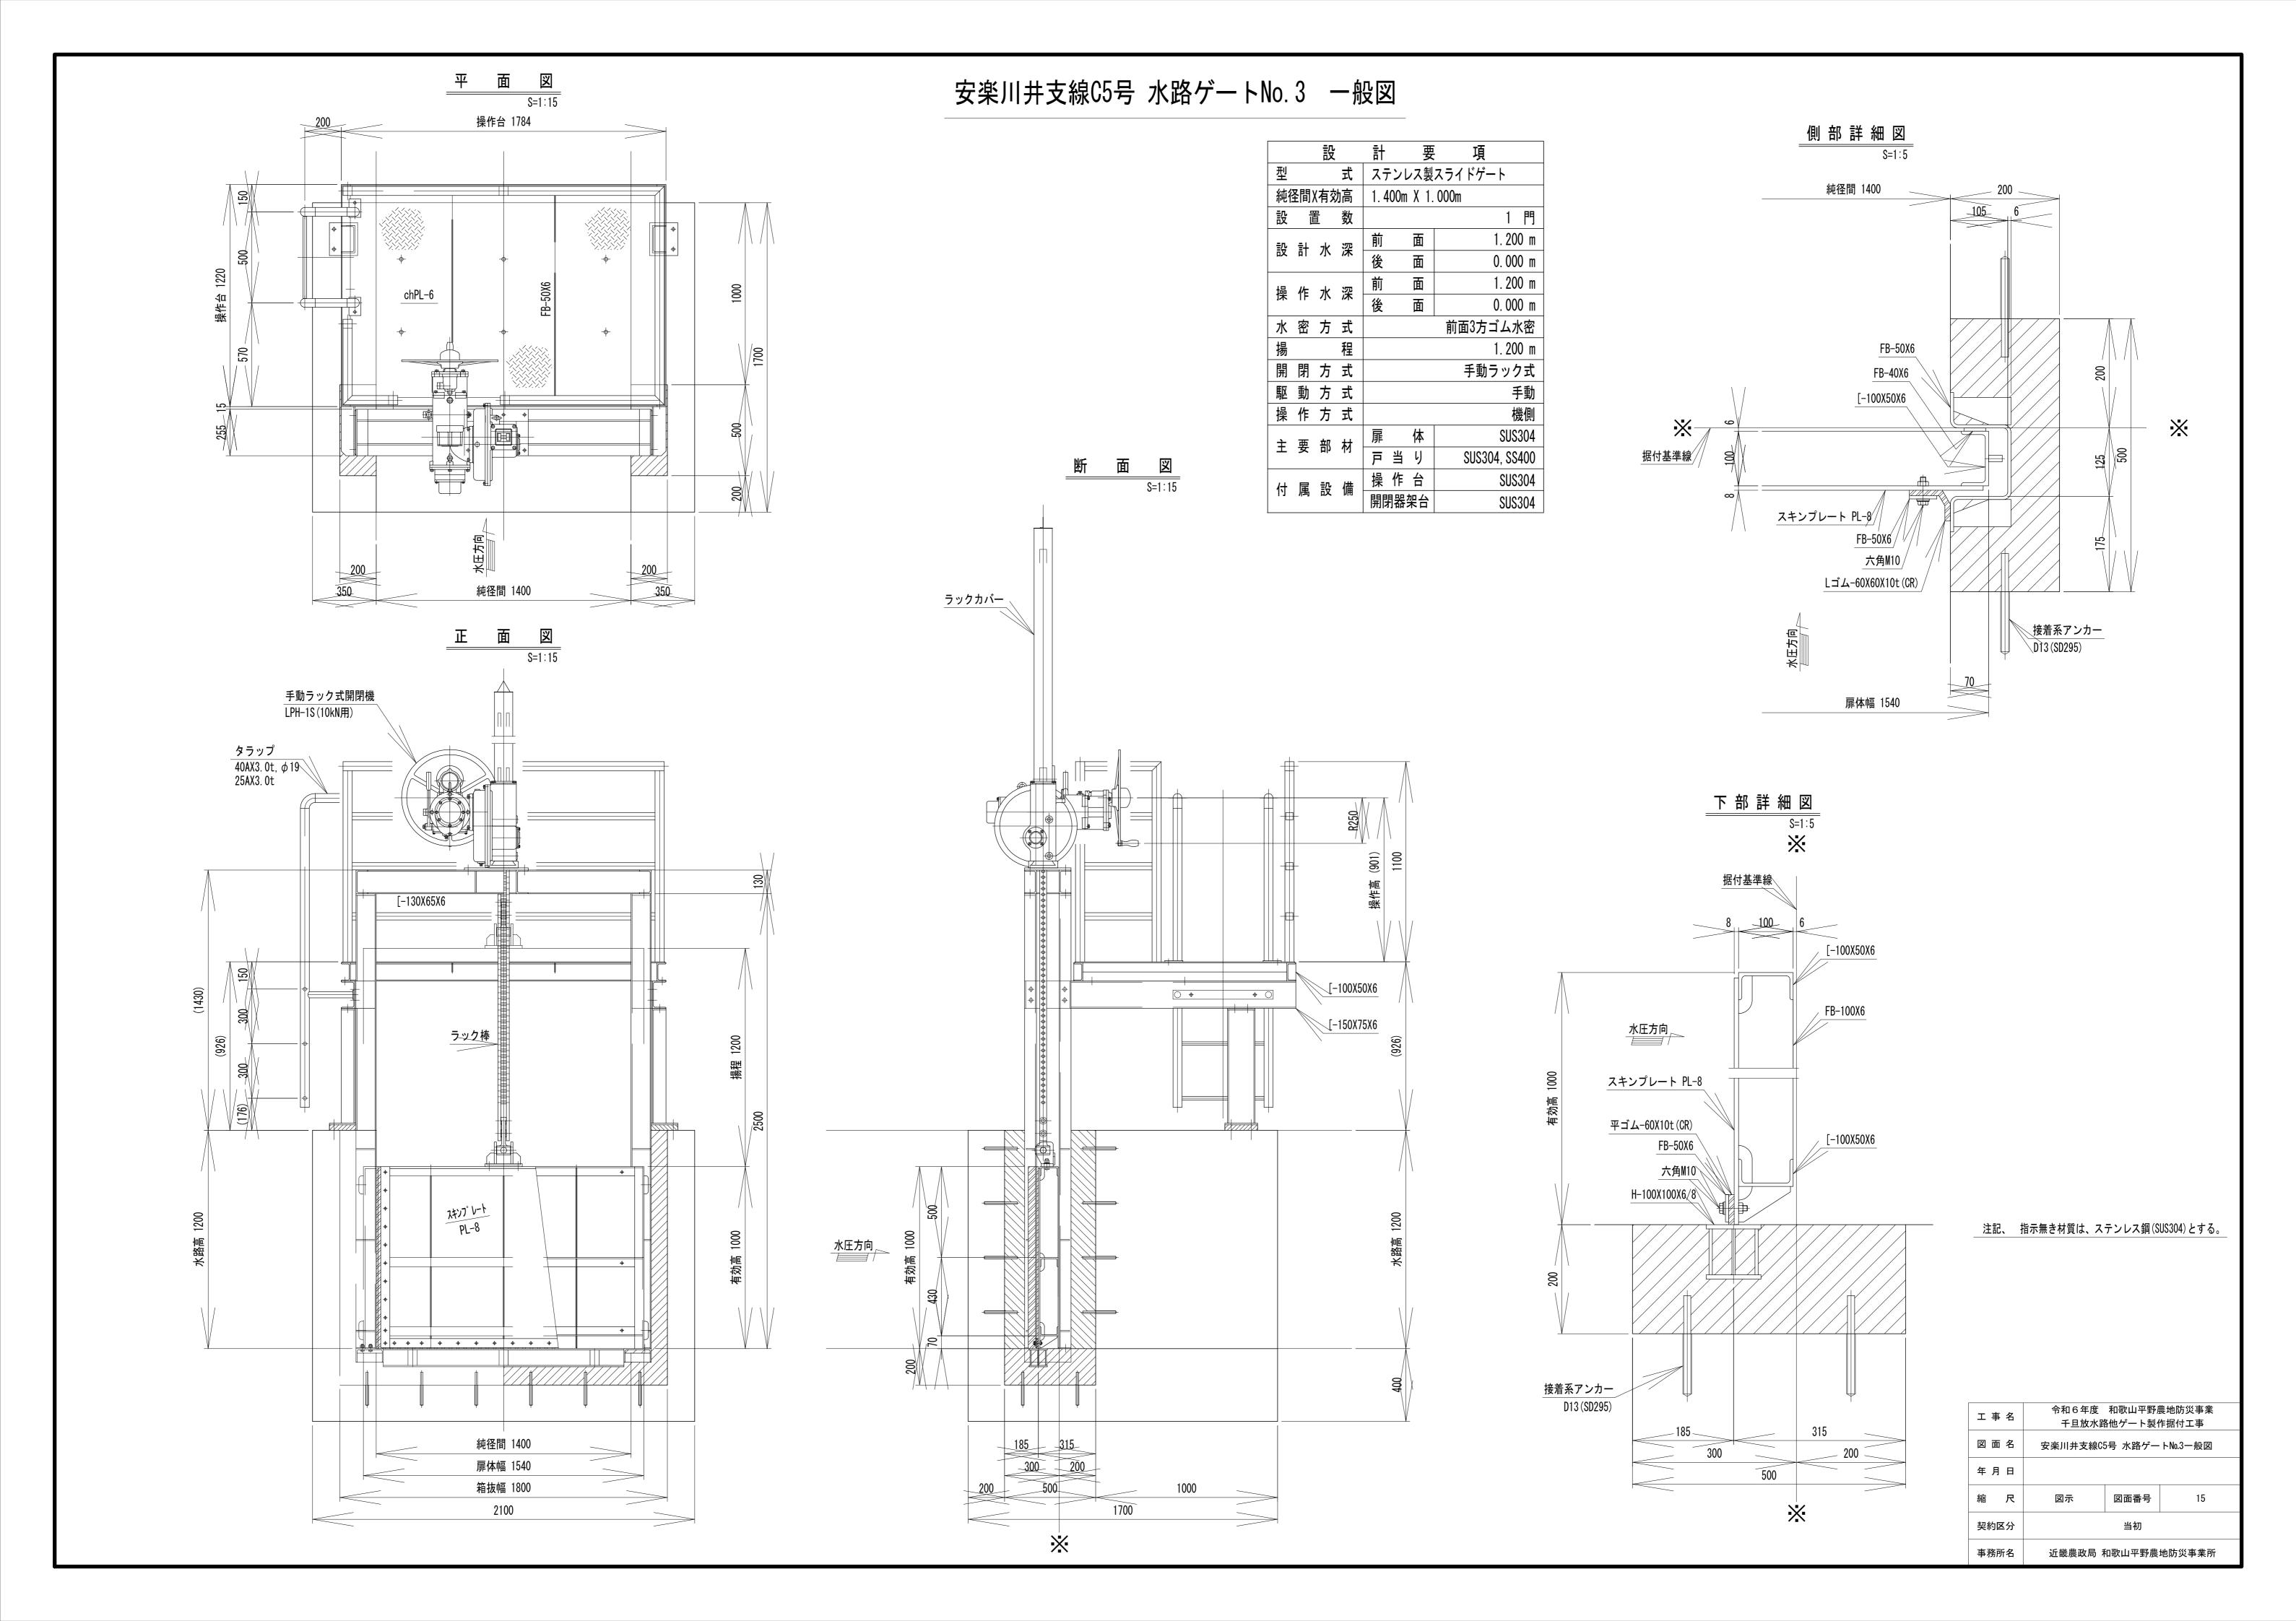

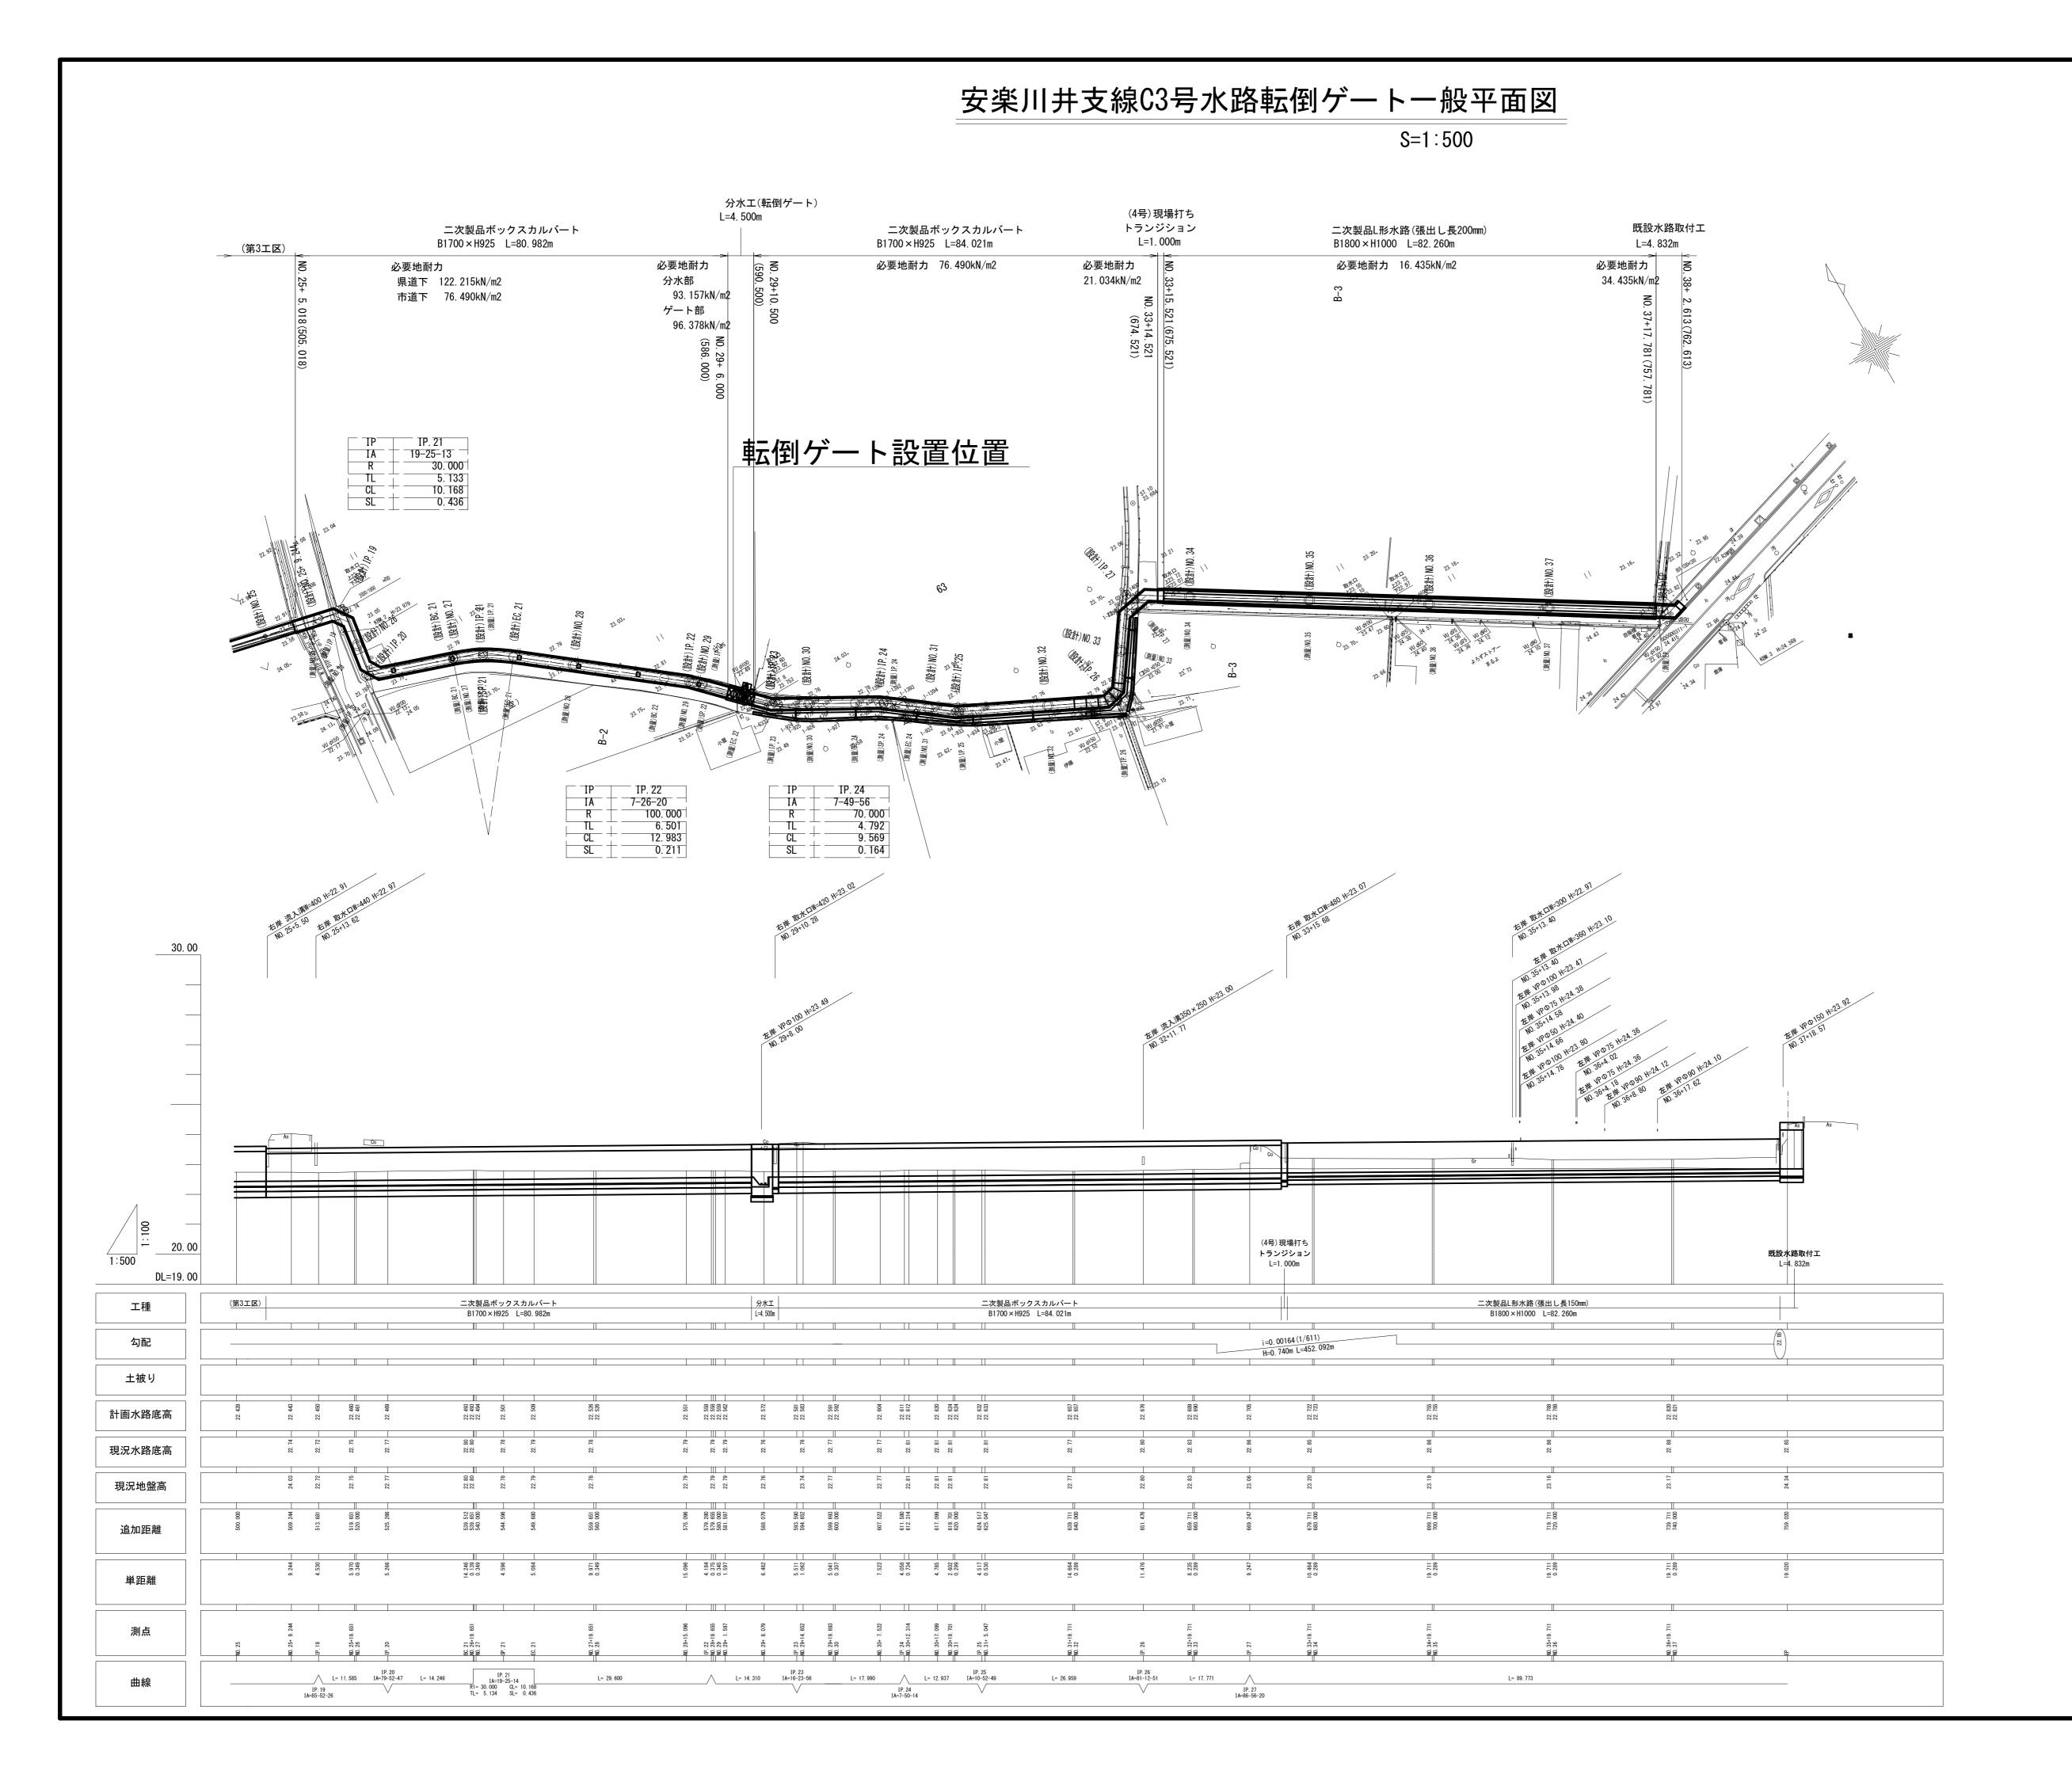

令和6年度 和歌山平野農地防災事業 千旦放水路他ゲート製作据付工事


安楽川井支線C3号水路転倒ゲートー般平面図


図面番号

近畿農政局 和歌山平野農地防災事業所

作成年月日


S=1:500

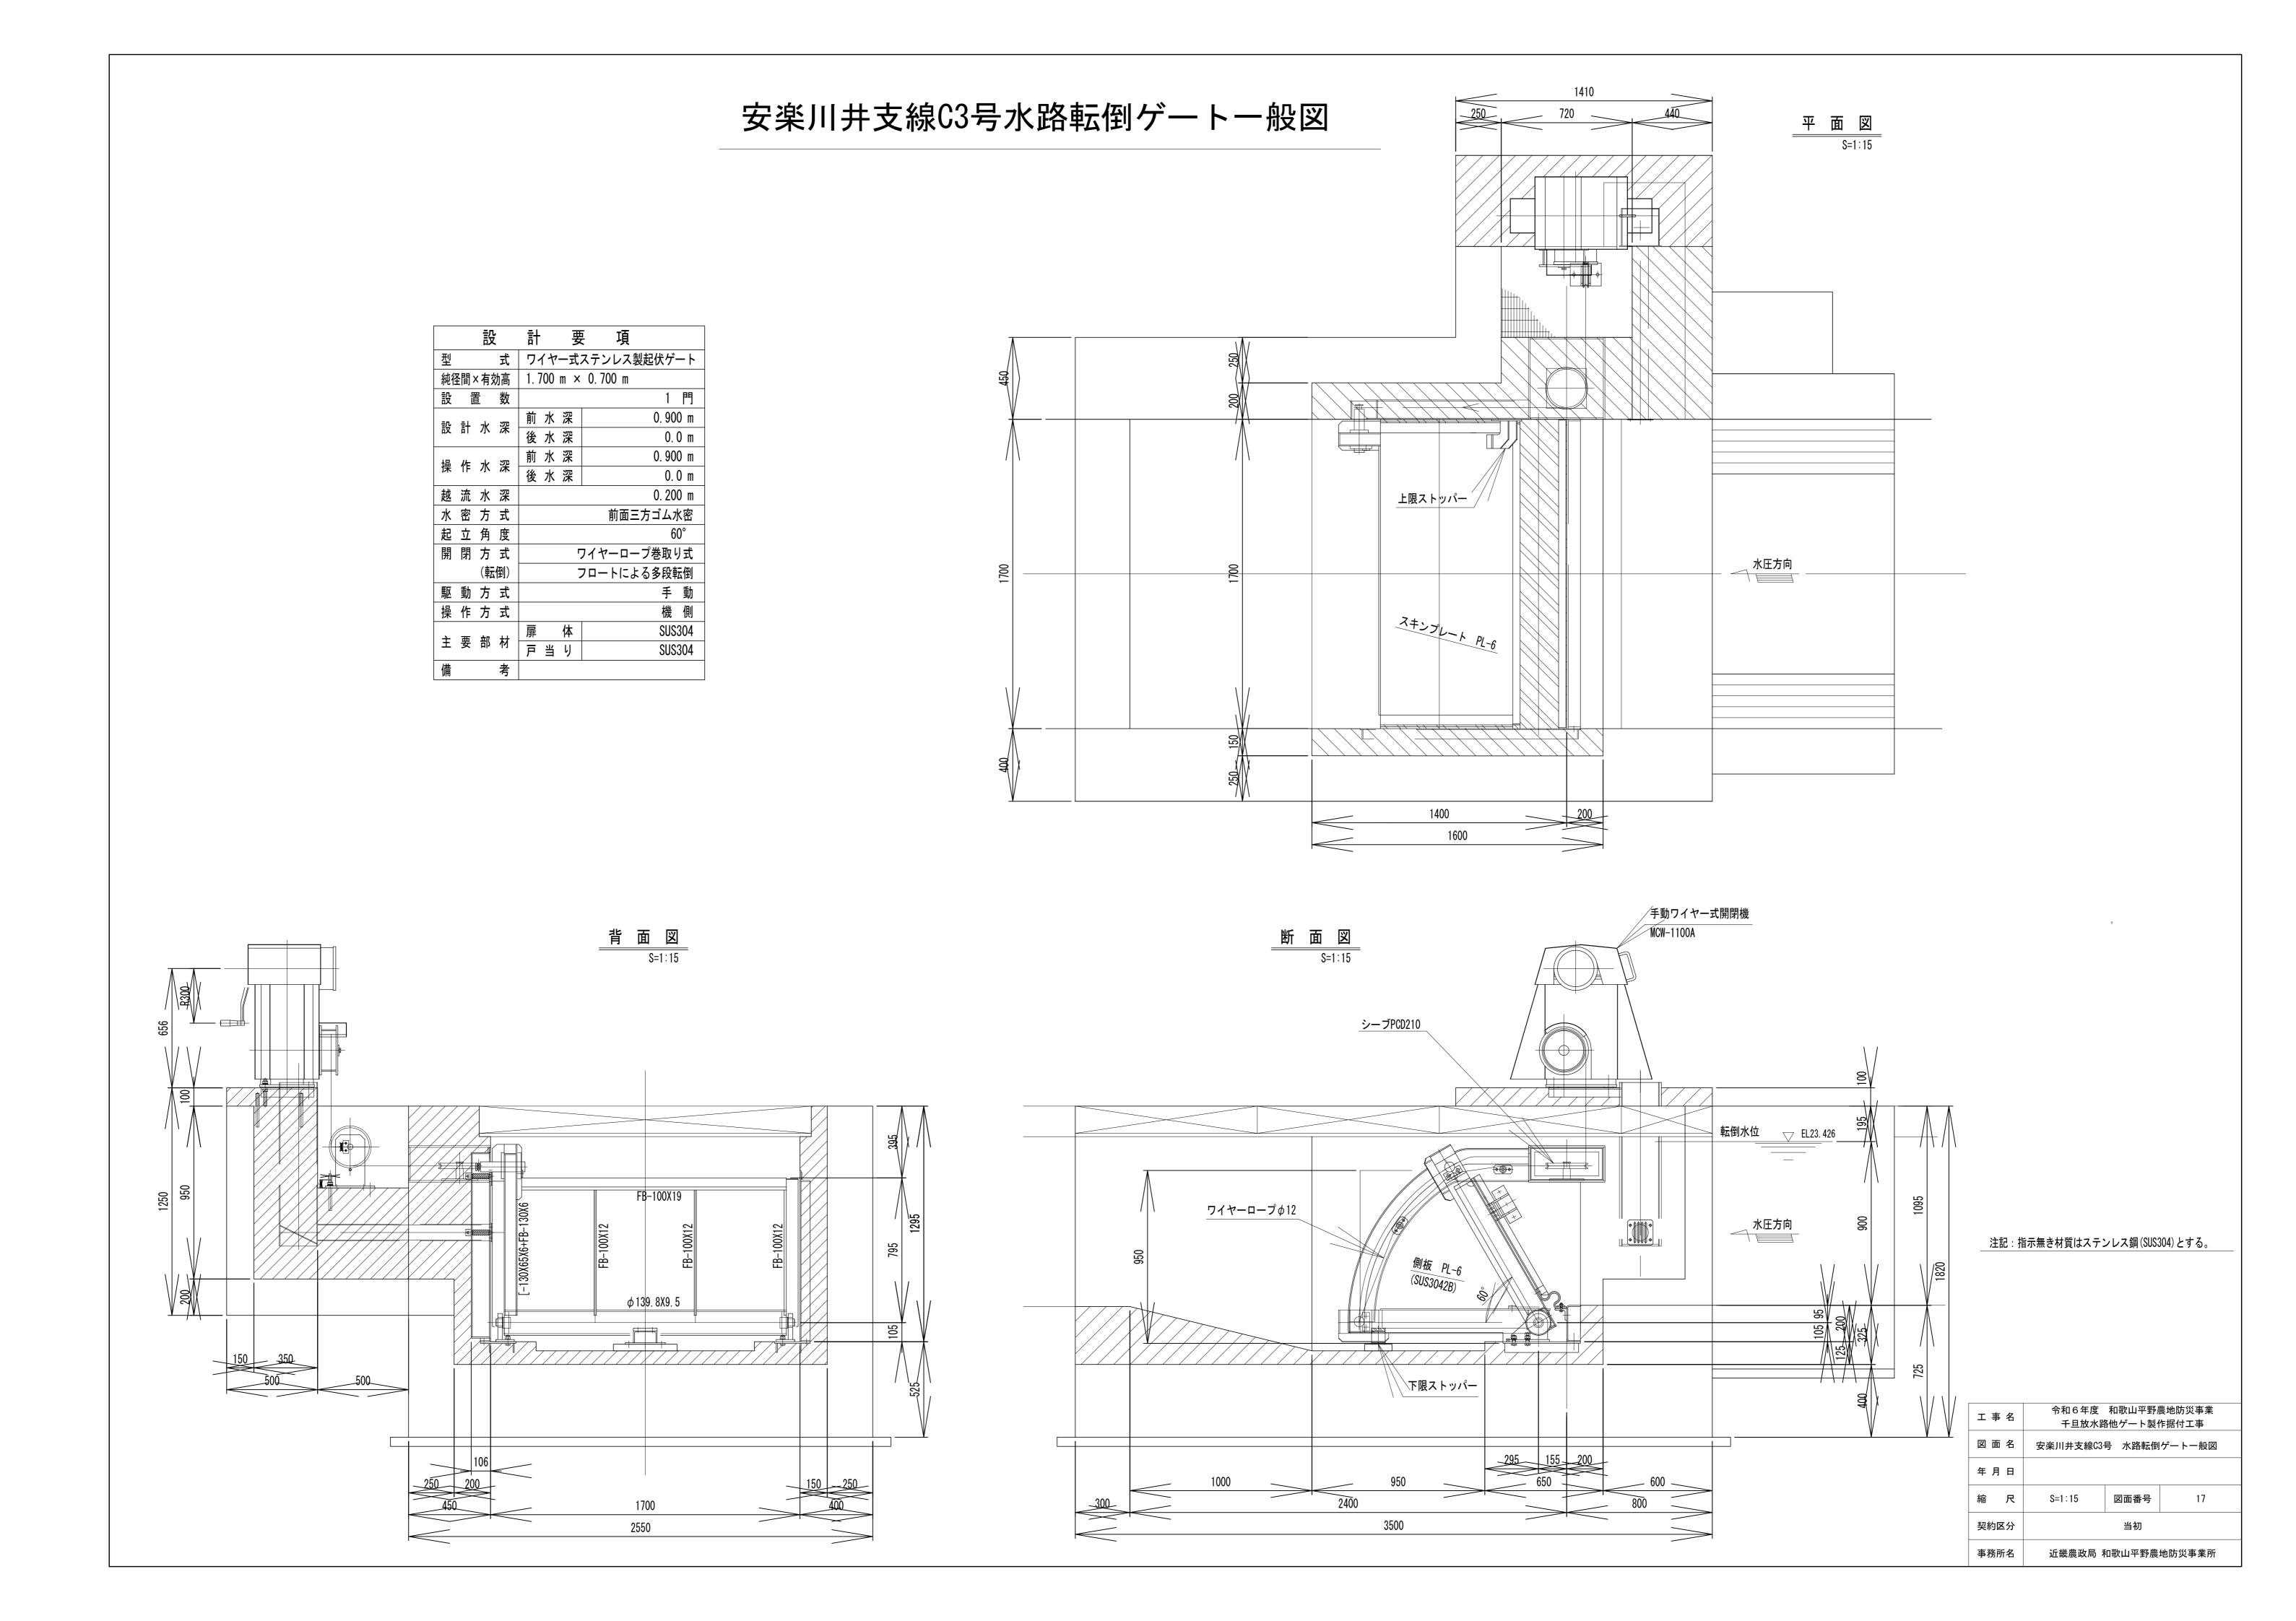

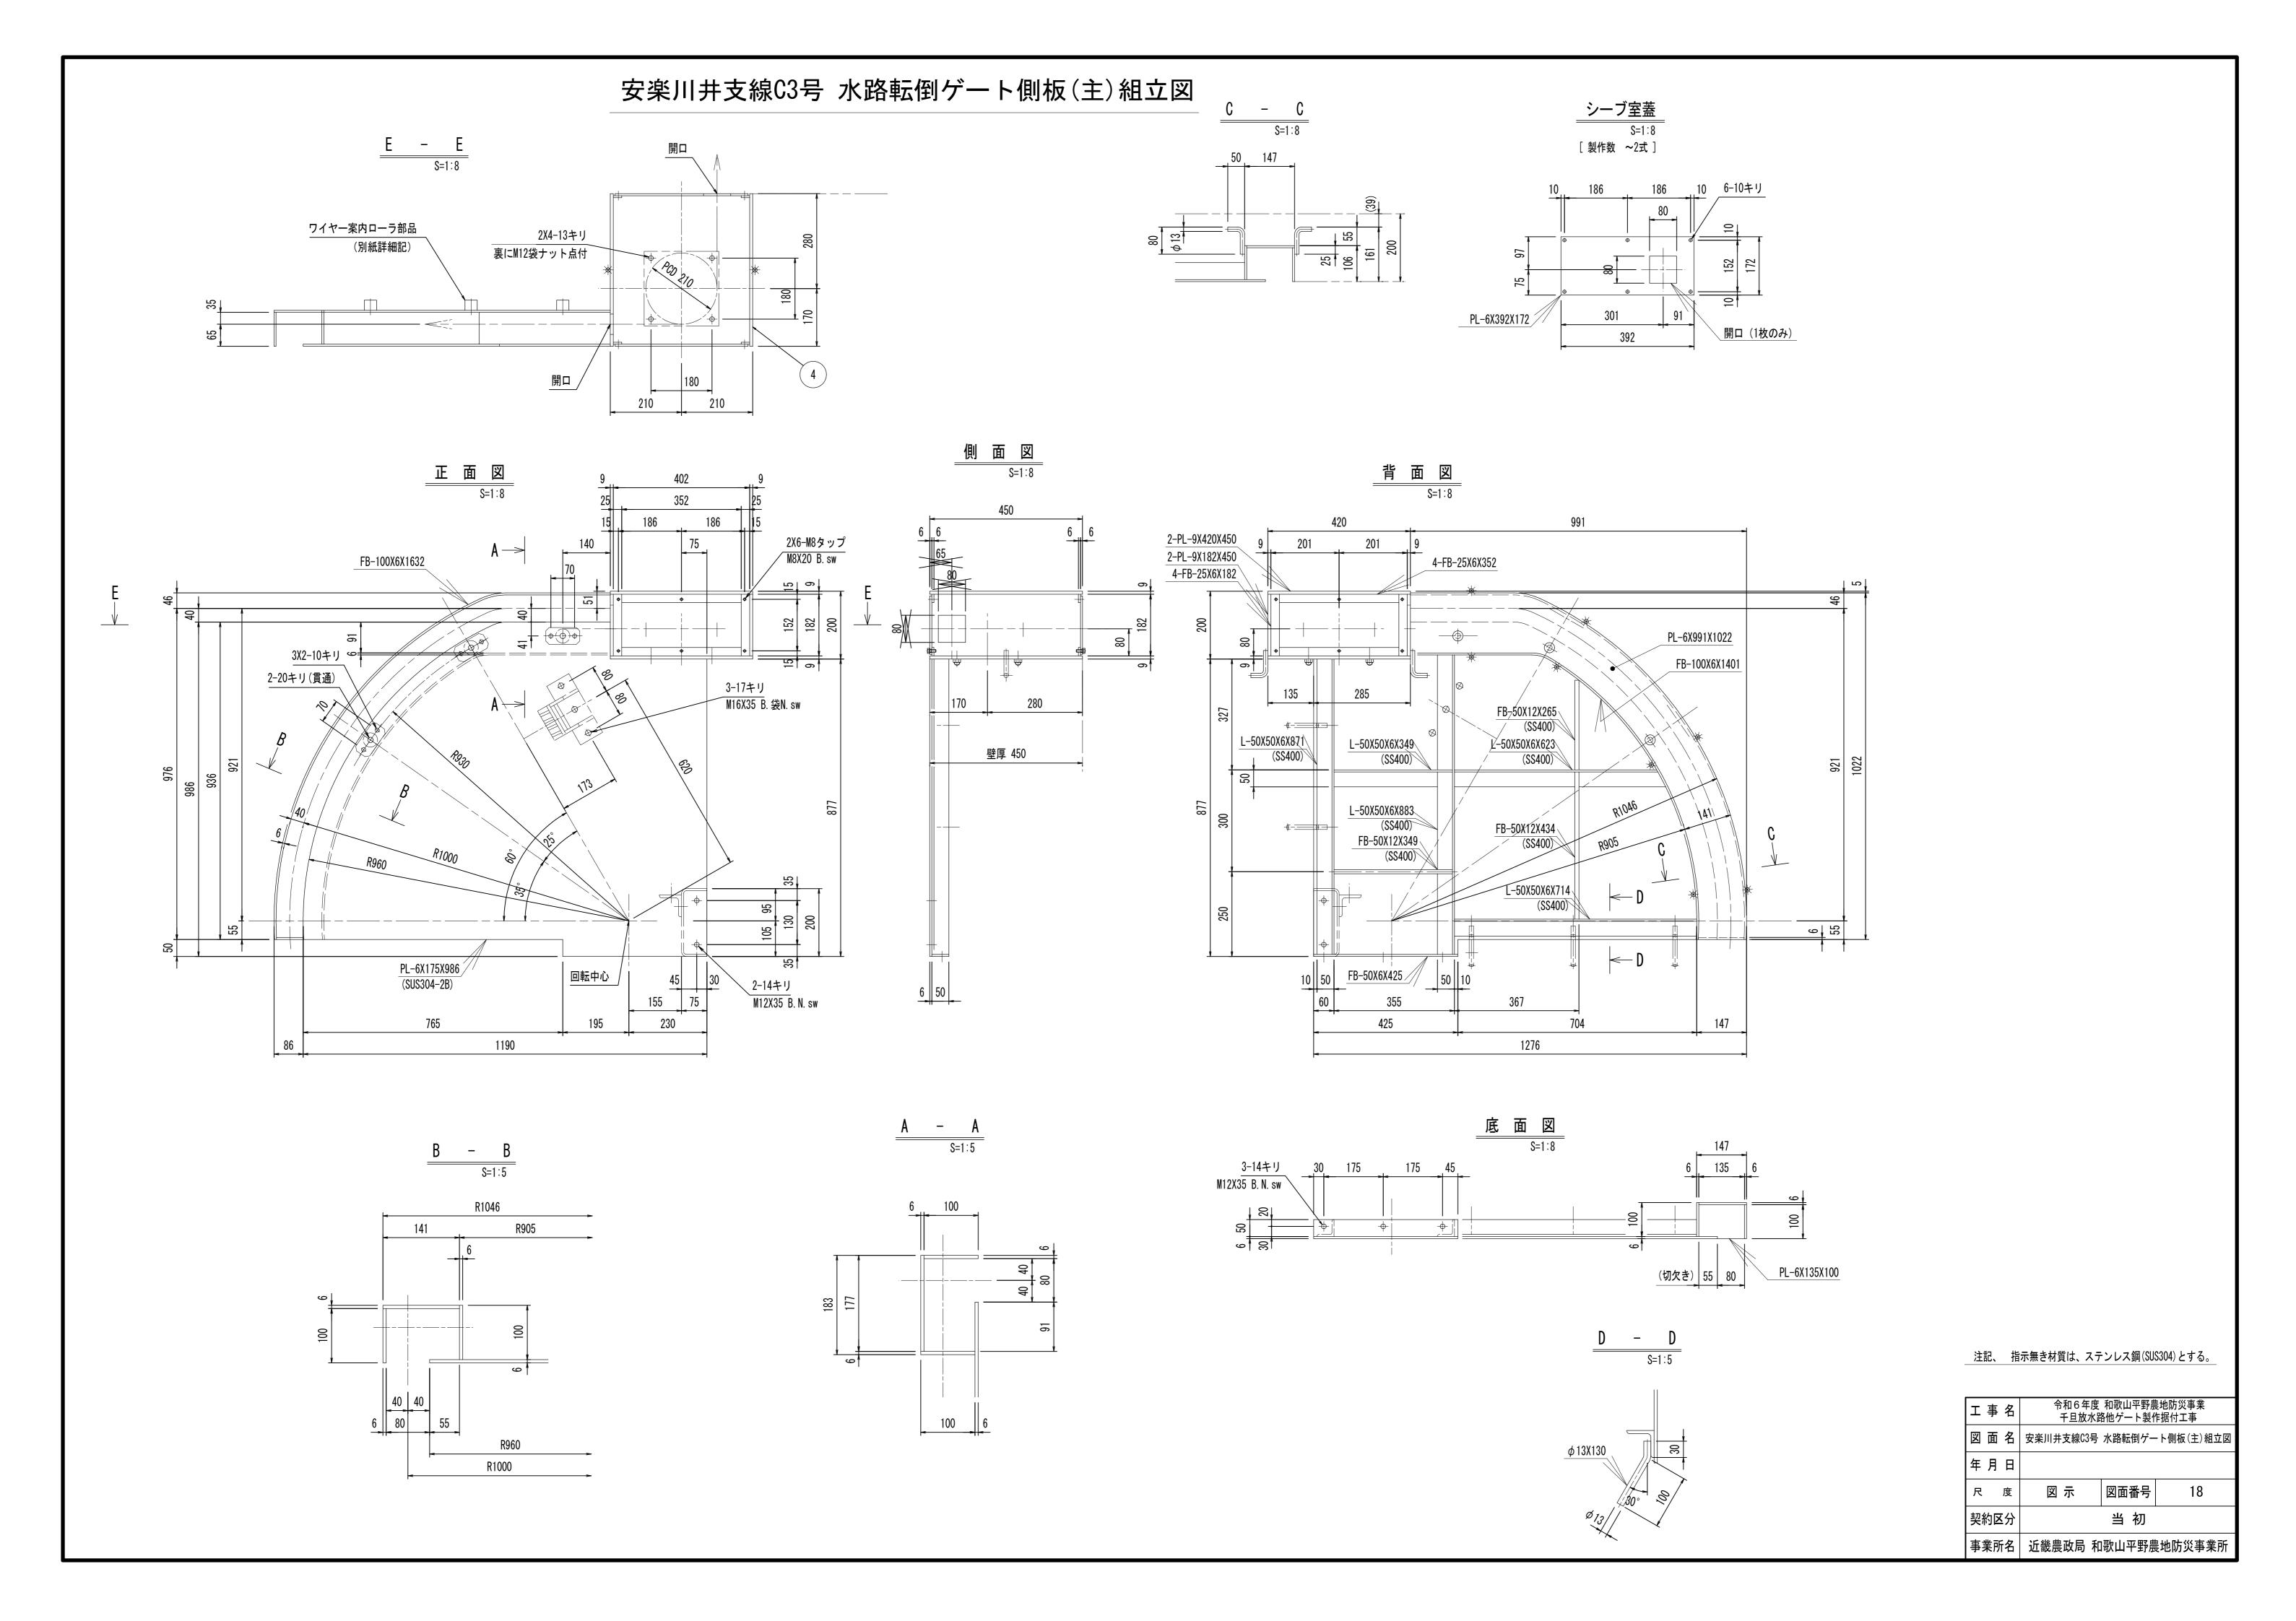


安楽川井支線C3号 水路転倒ゲート側板(従)組立図

側 板(従)

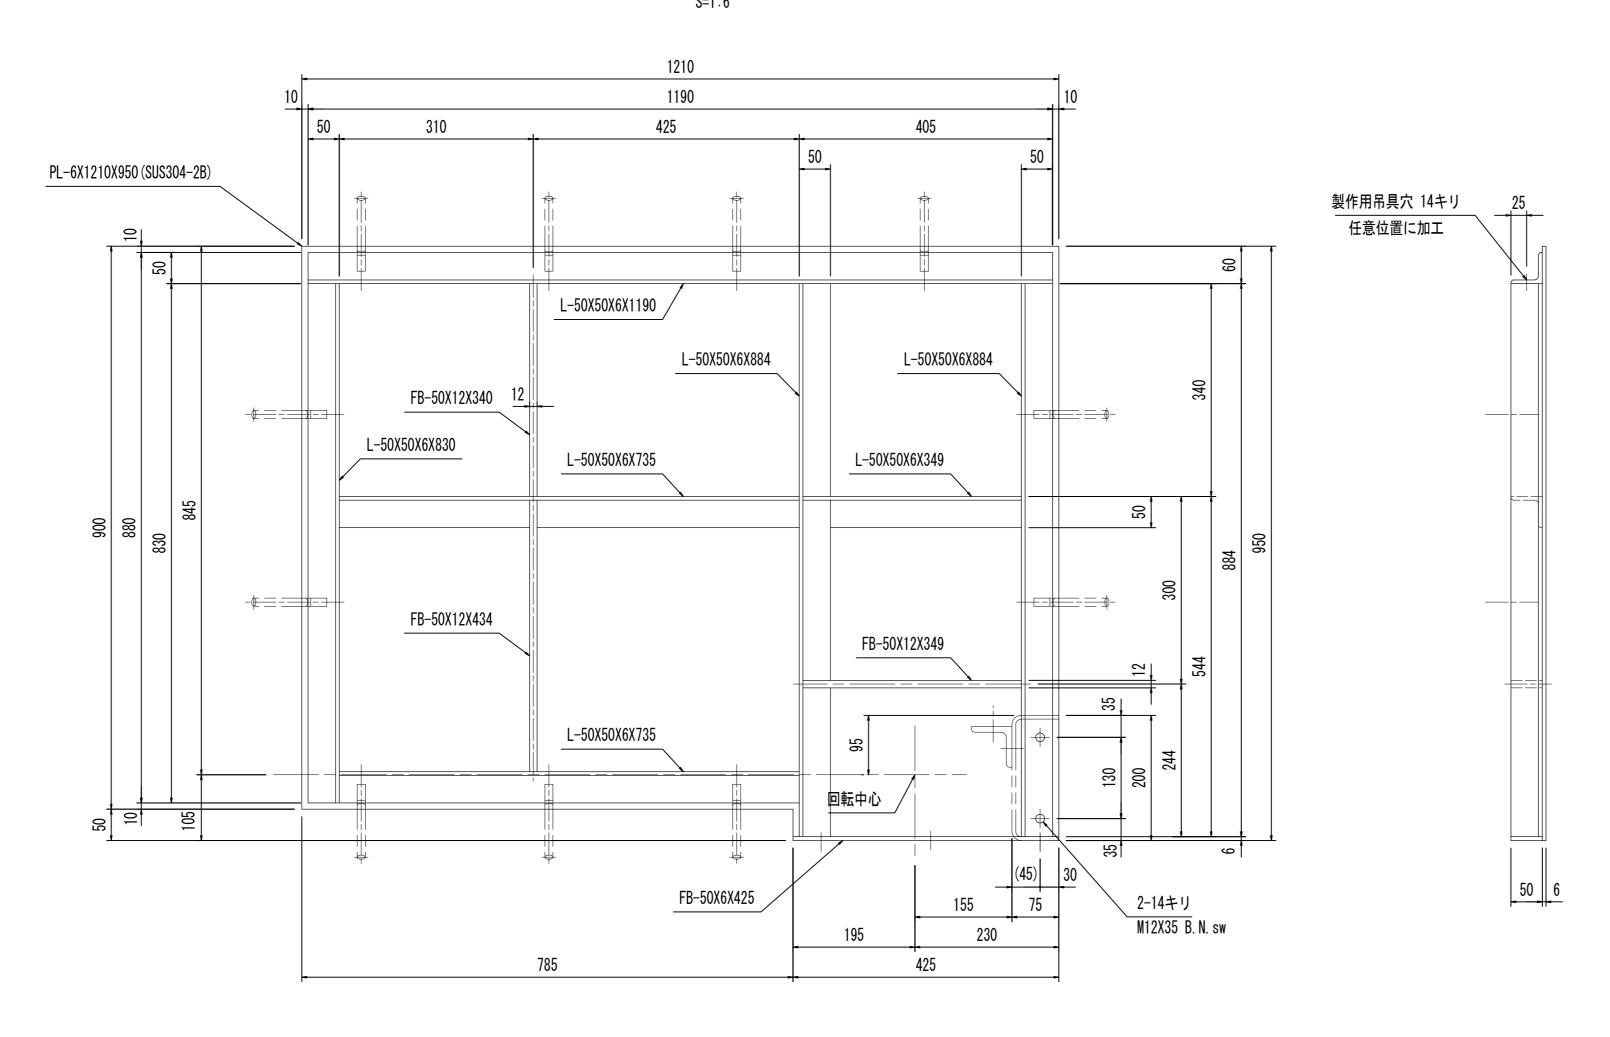


アンカー取付図

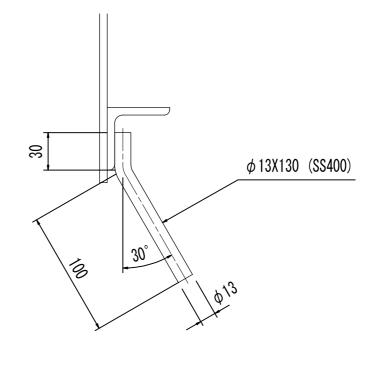


	45	175	175	30	3-14+	
		I			/ M12X35	B. N. sw
					50	
	<u> </u>		r il	<u> </u>	30	- 20
						9

注記、 指示無き材質は、ステンレス鋼(SUS304)とする。


工事名	令和6年度 和歌山平野農地防災事業 千旦放水路他ゲート製作据付工事		
図面名	安楽川井支線C3号 水路転倒ゲート側板(従)組立図		
年月日			
尺 度	S=1:6	図面番号	19
契約区分	当初		
事業所名	近畿農政局 和歌山平野農地防災事業所		

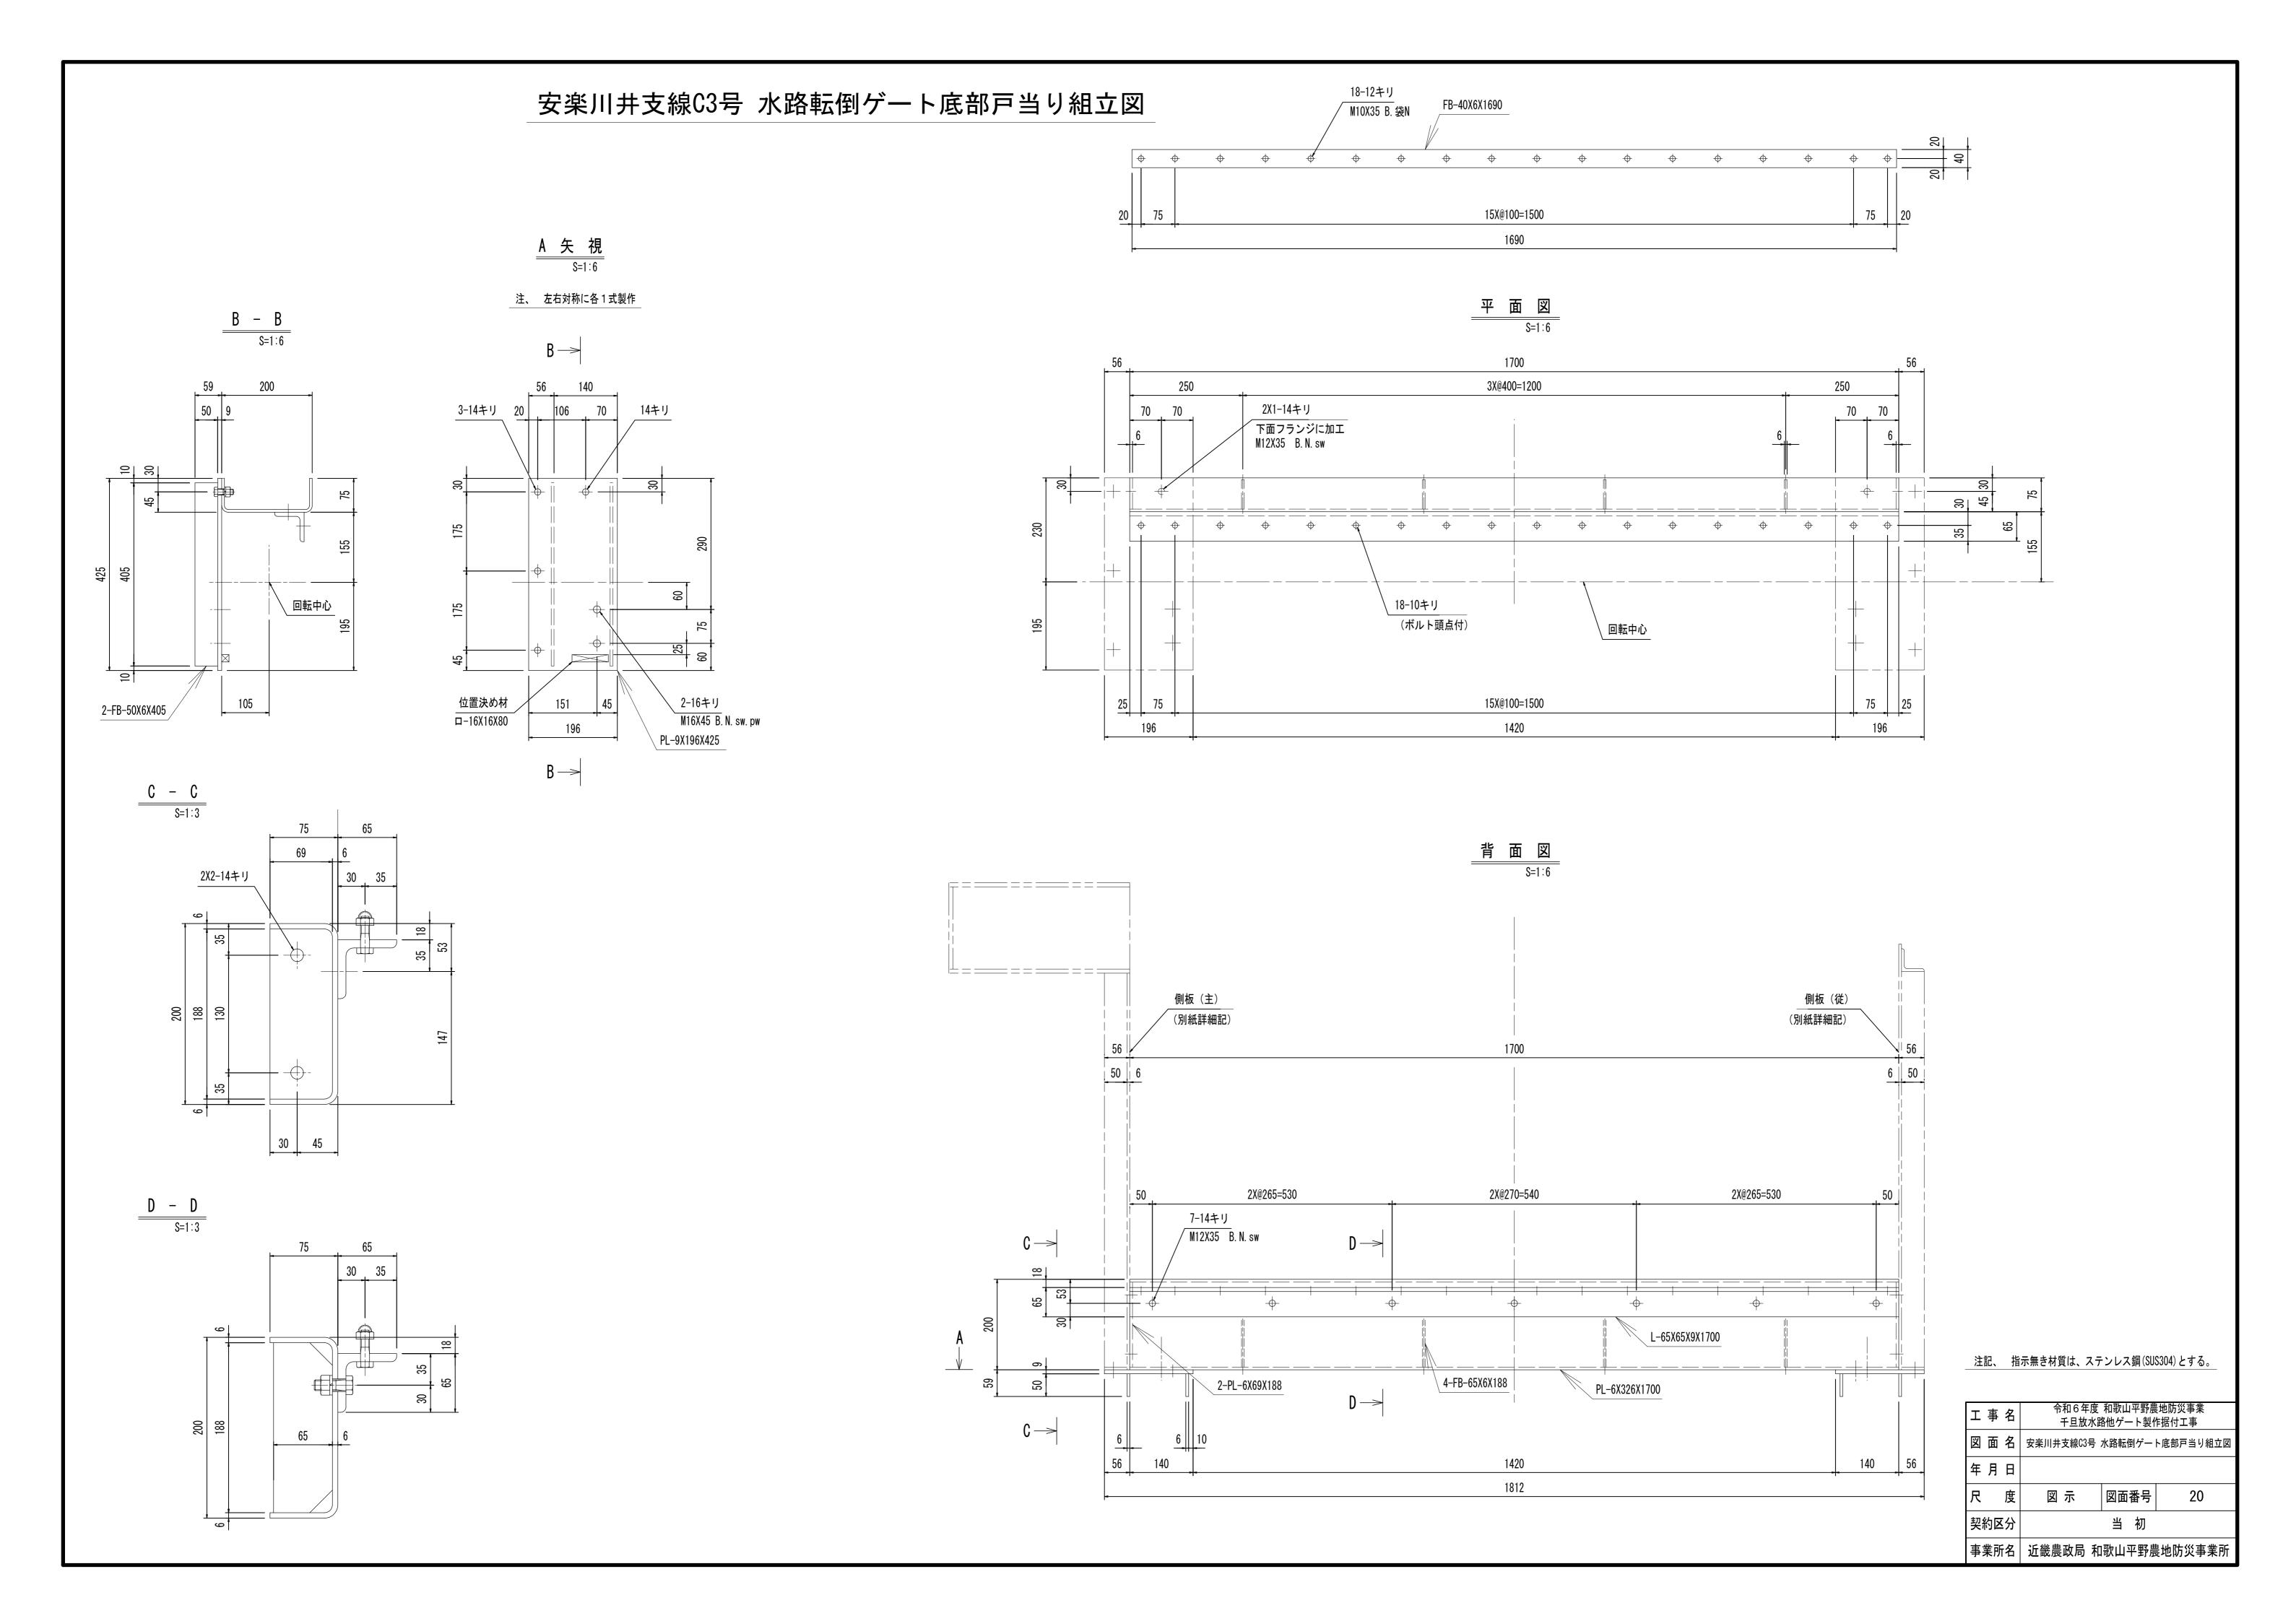

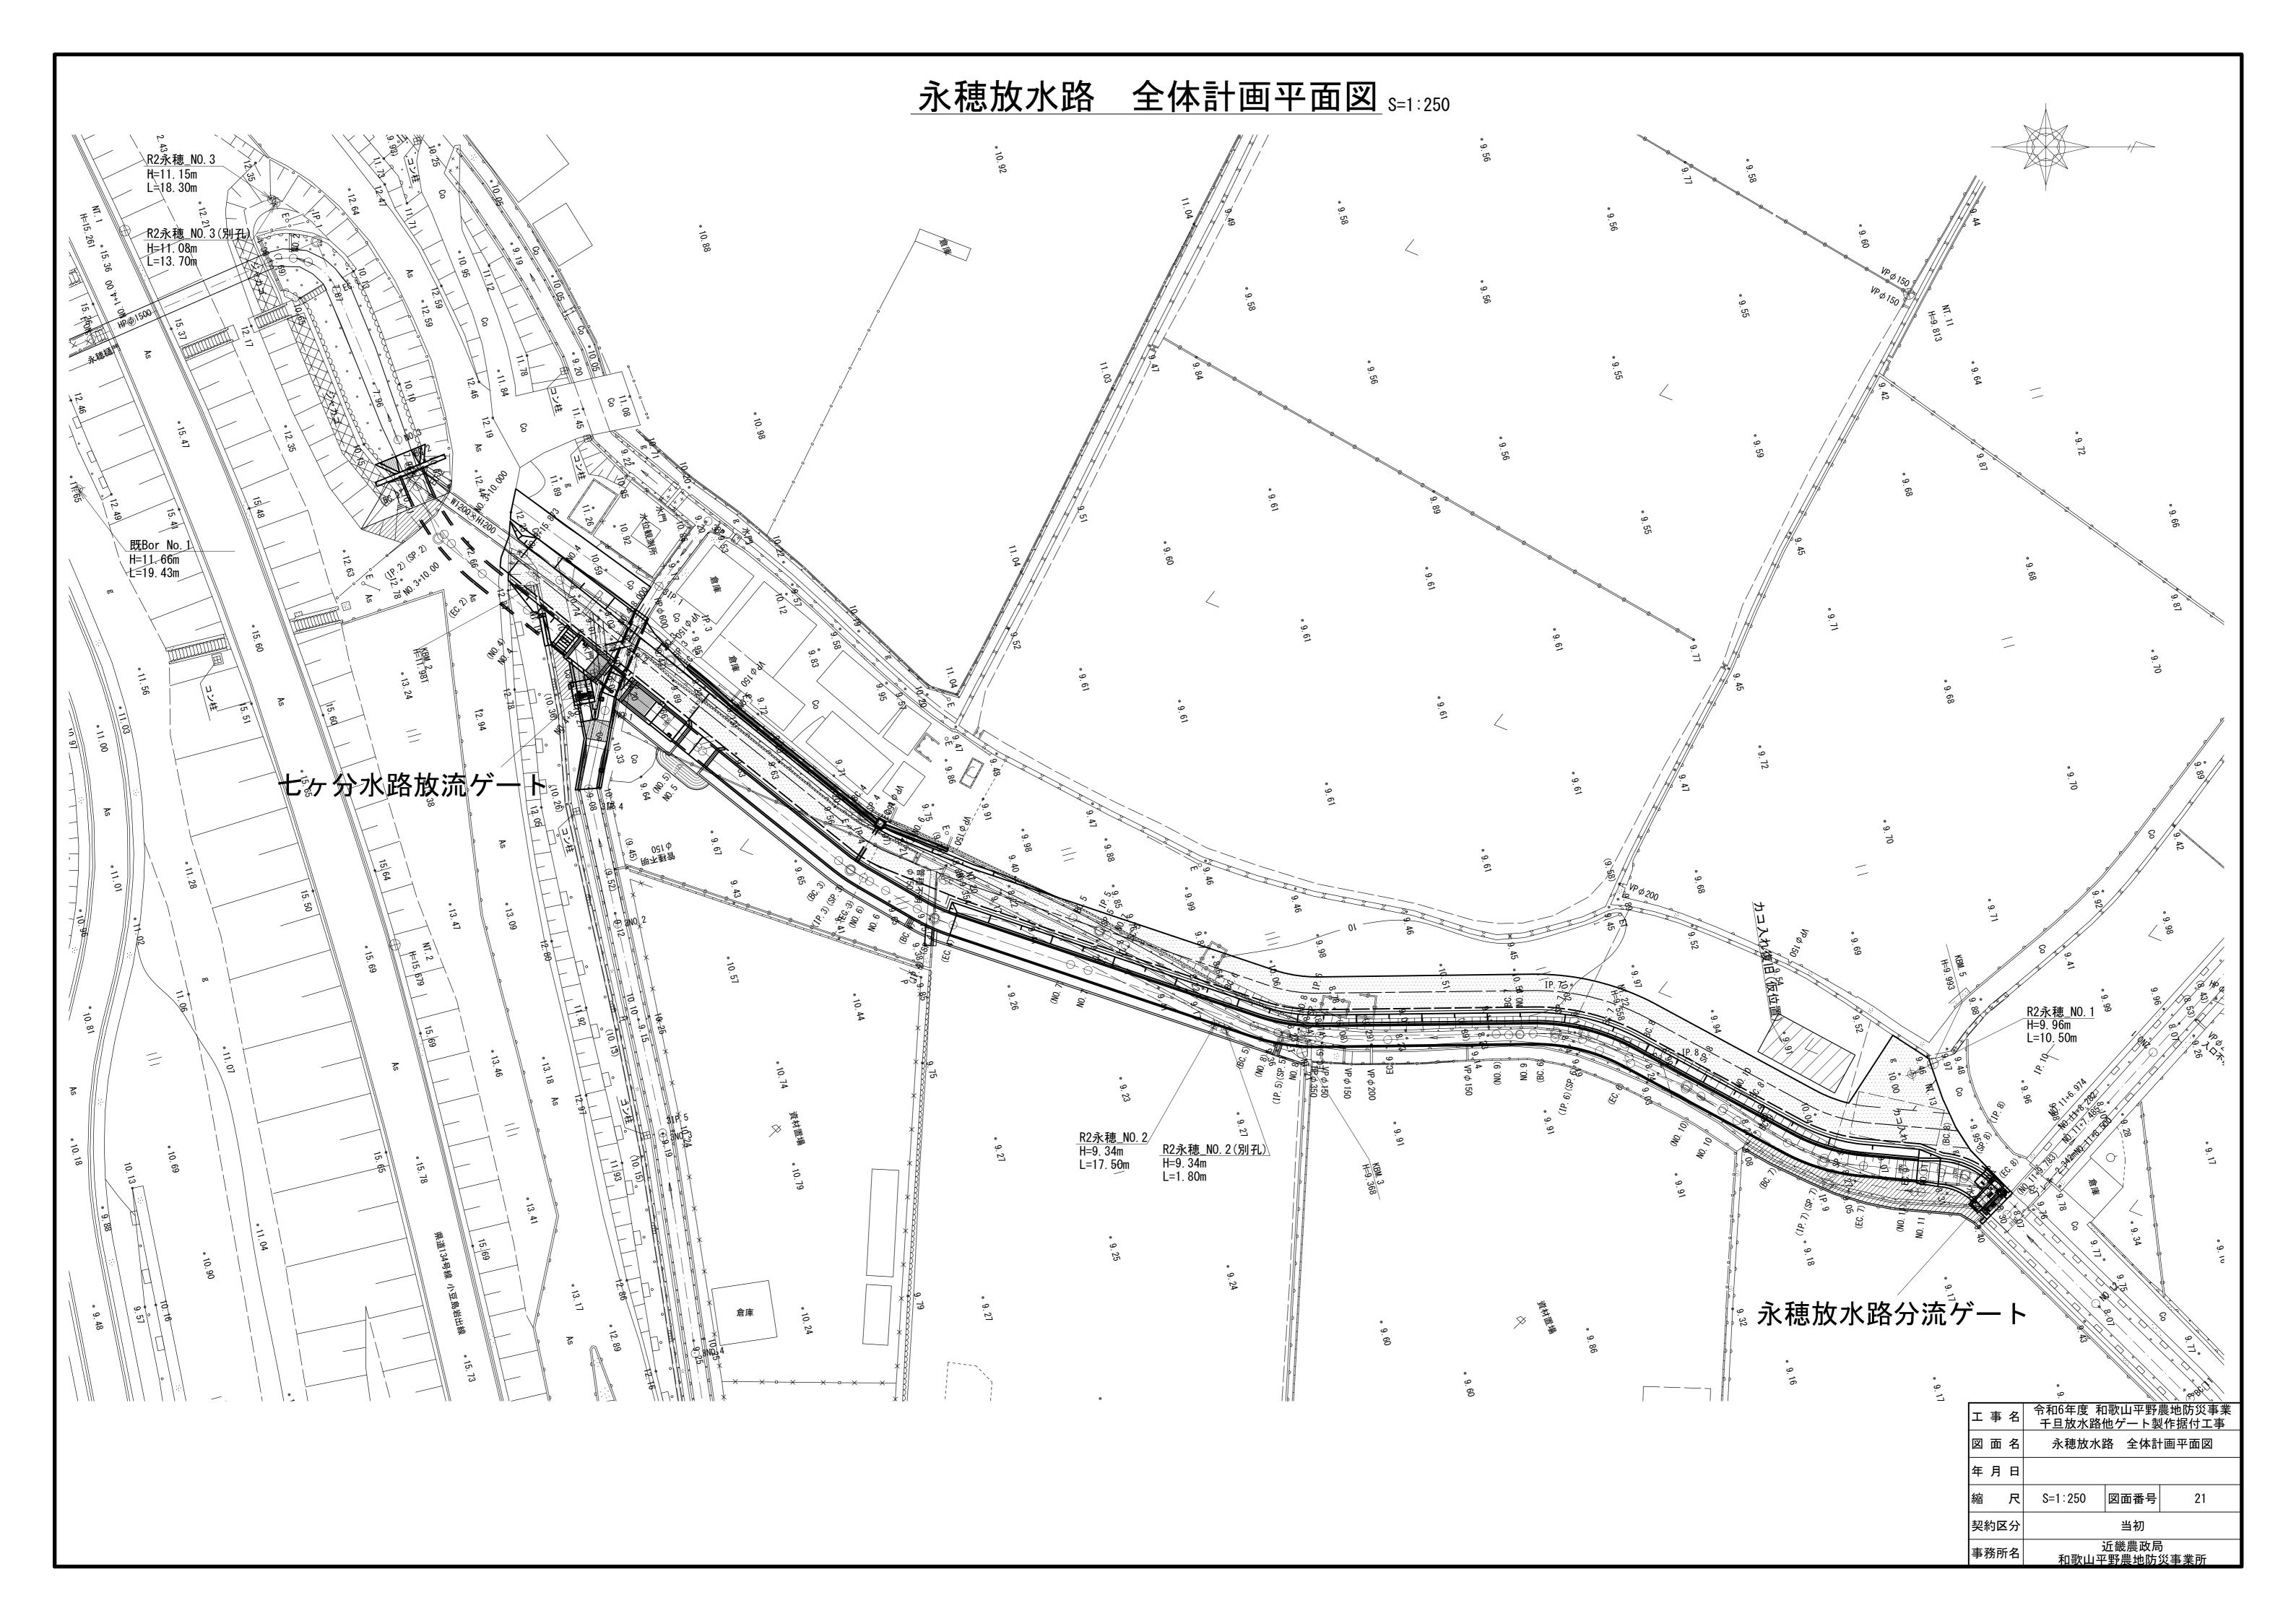



永穂放水路分流工計画図 1100 600 <u>永穂放水路分流ゲート</u> (今回施工対象) 引込柱設置位置 永穂放水路分流工8500(対象外) 【施工対象外】 【施工対象外】 【施工対象外】 下流トランジション 2000 大型フリューム B1800×H1300 移行部 4500 ゲート部 2000 1100 600 300 <u>右壁ライン</u> _ 左<u>壁</u>ライ<u>ン</u> EL 9. 790 DL 7.00 現況▽EL 8.05 EL 8. 290 EL 8. 189 EL 8. 145

<u>ゲート正面図</u> _{S=1:30}

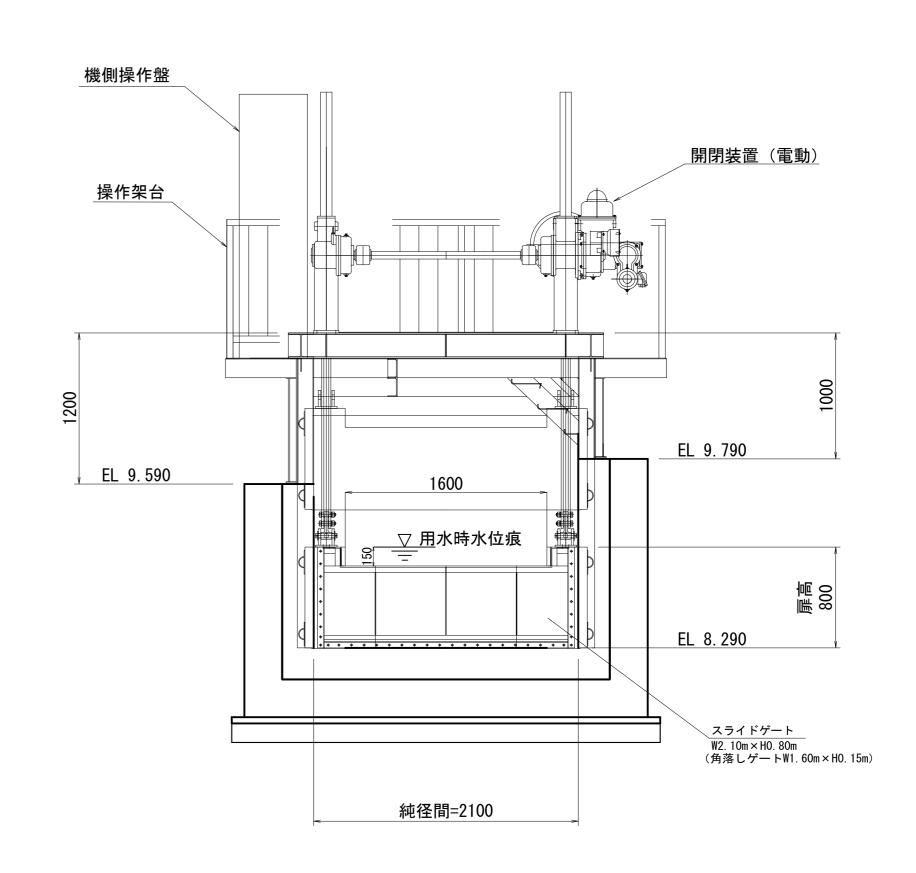


ェ	事	名	令和6年度 和歌山平野農地防災事業 千旦放水路他ゲート製作据付工事		
図	面	名	永穂放水路分流工計画図		
年	月	日			
縮		尺	図示	図面番号	22
契約	2約区分 当初				
事務所名			近畿農政局 和歌山平野農地防災事業所		

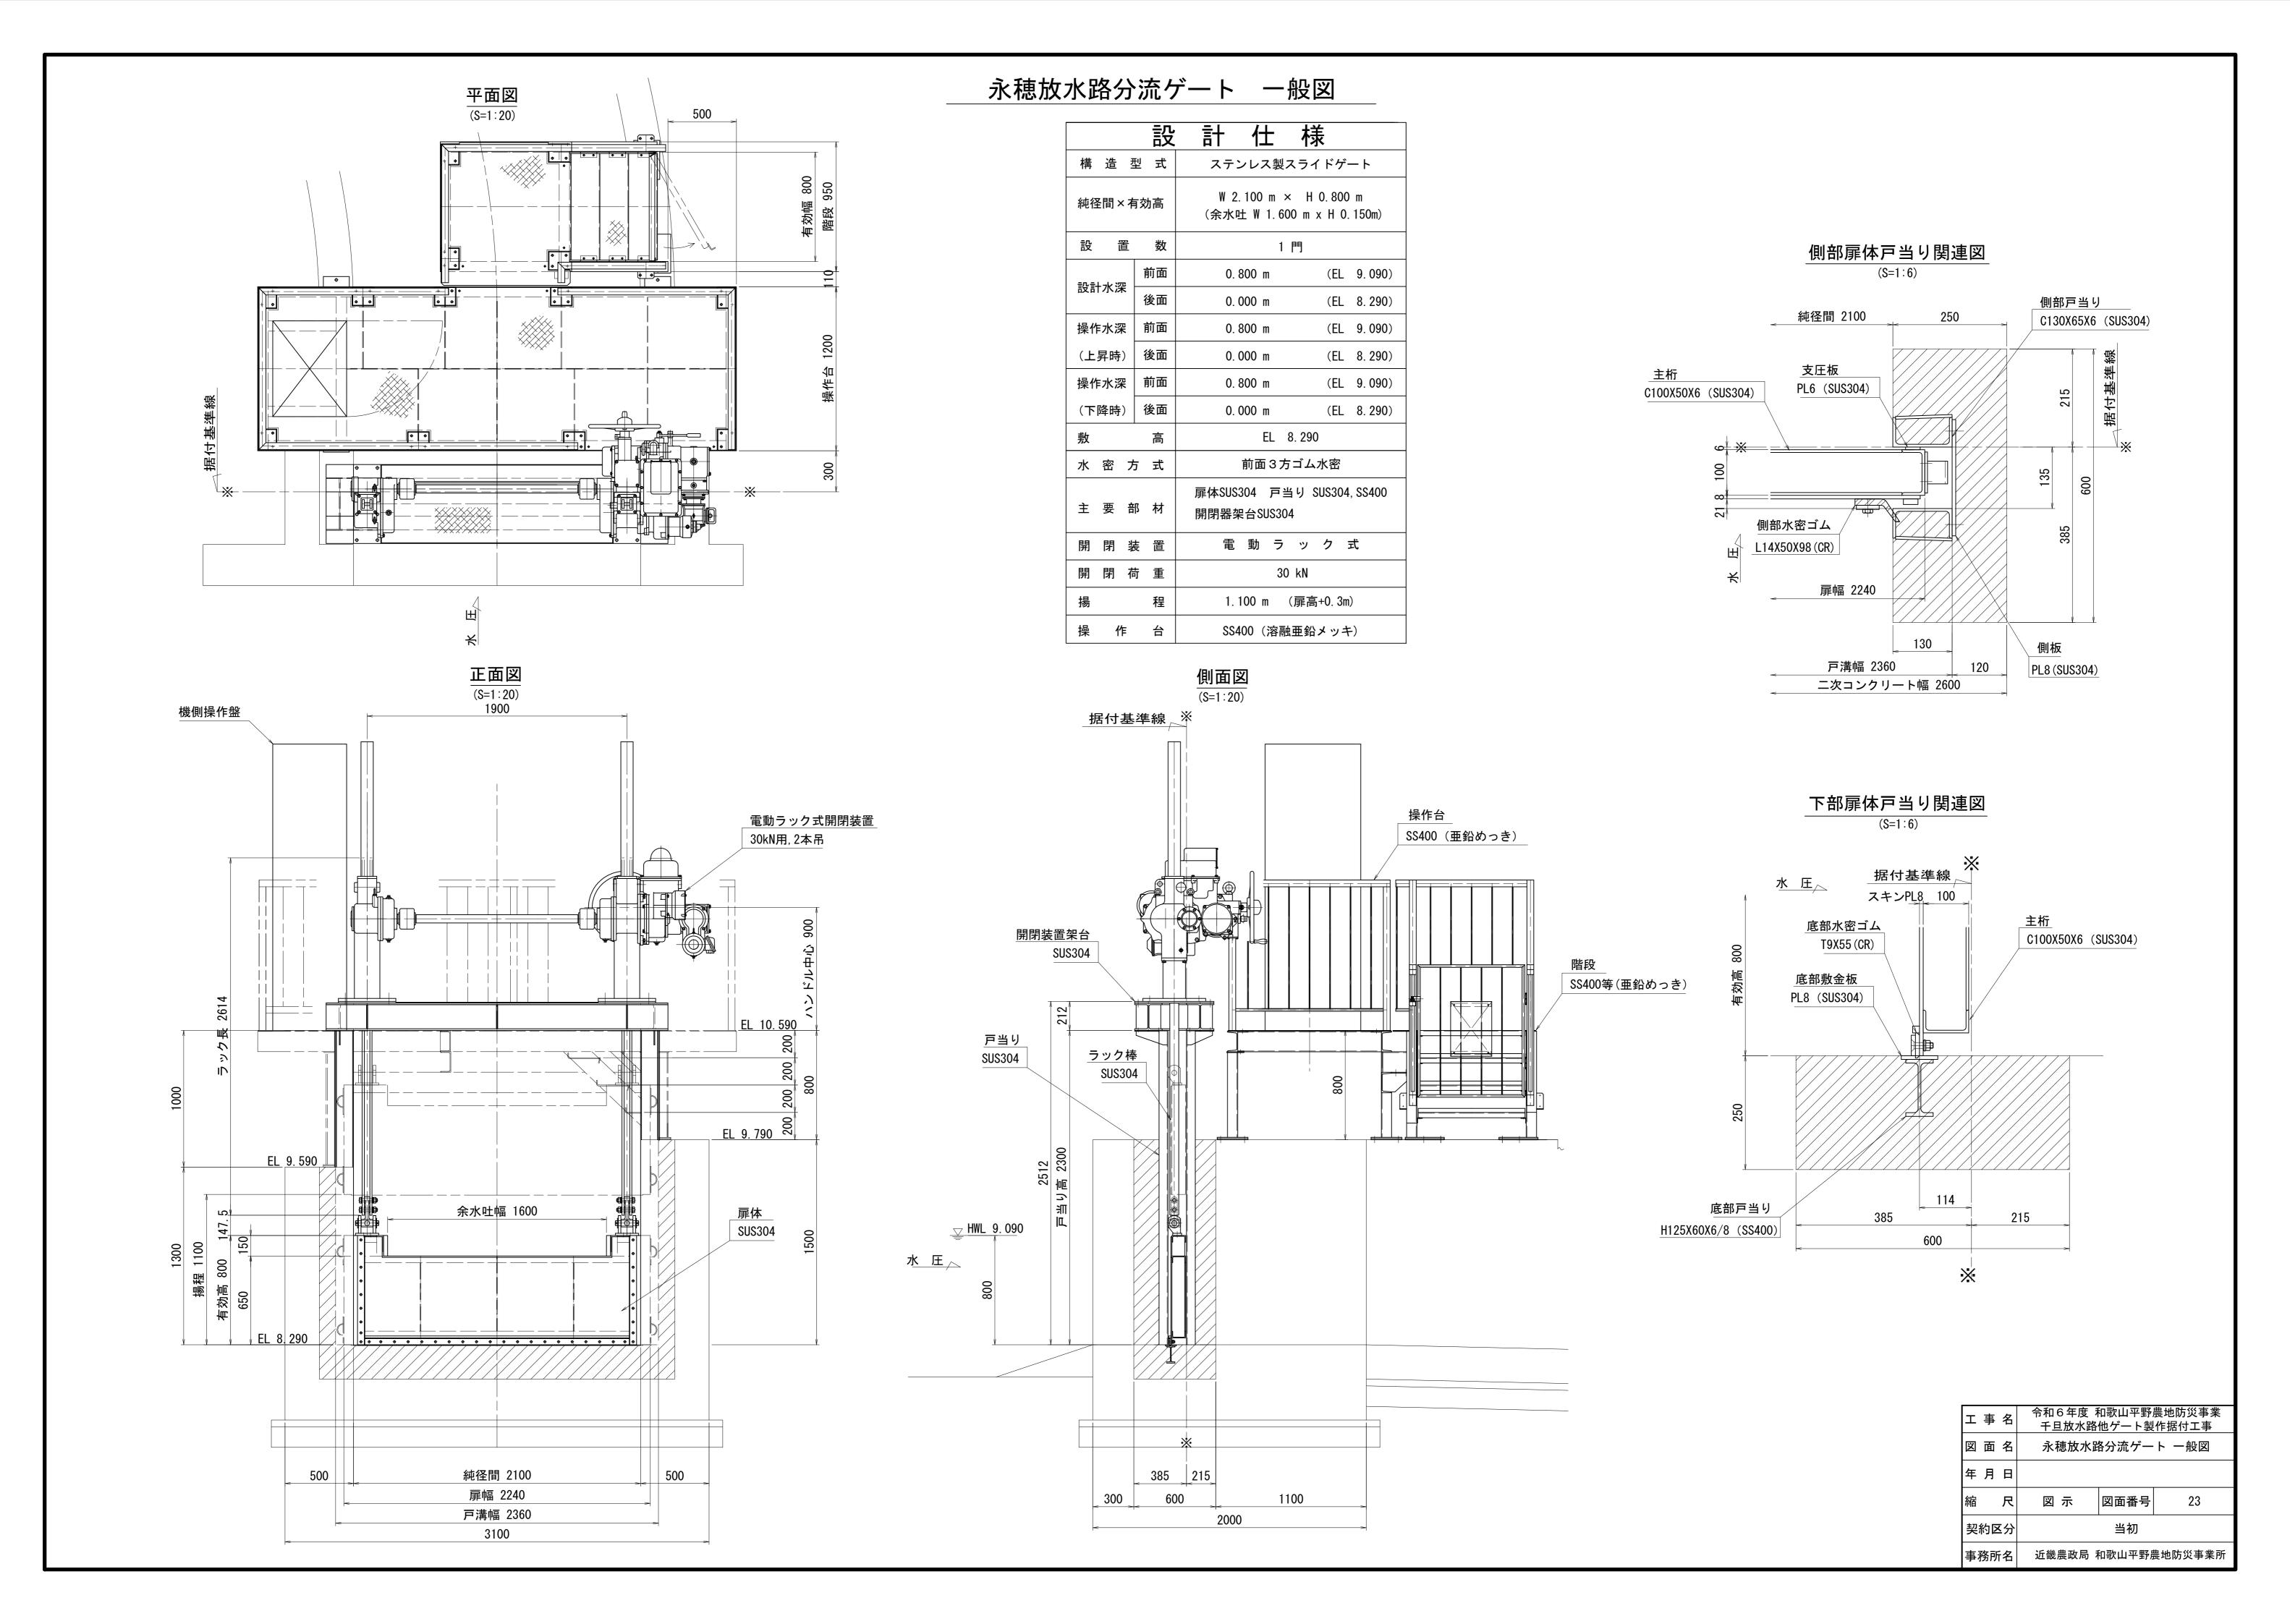


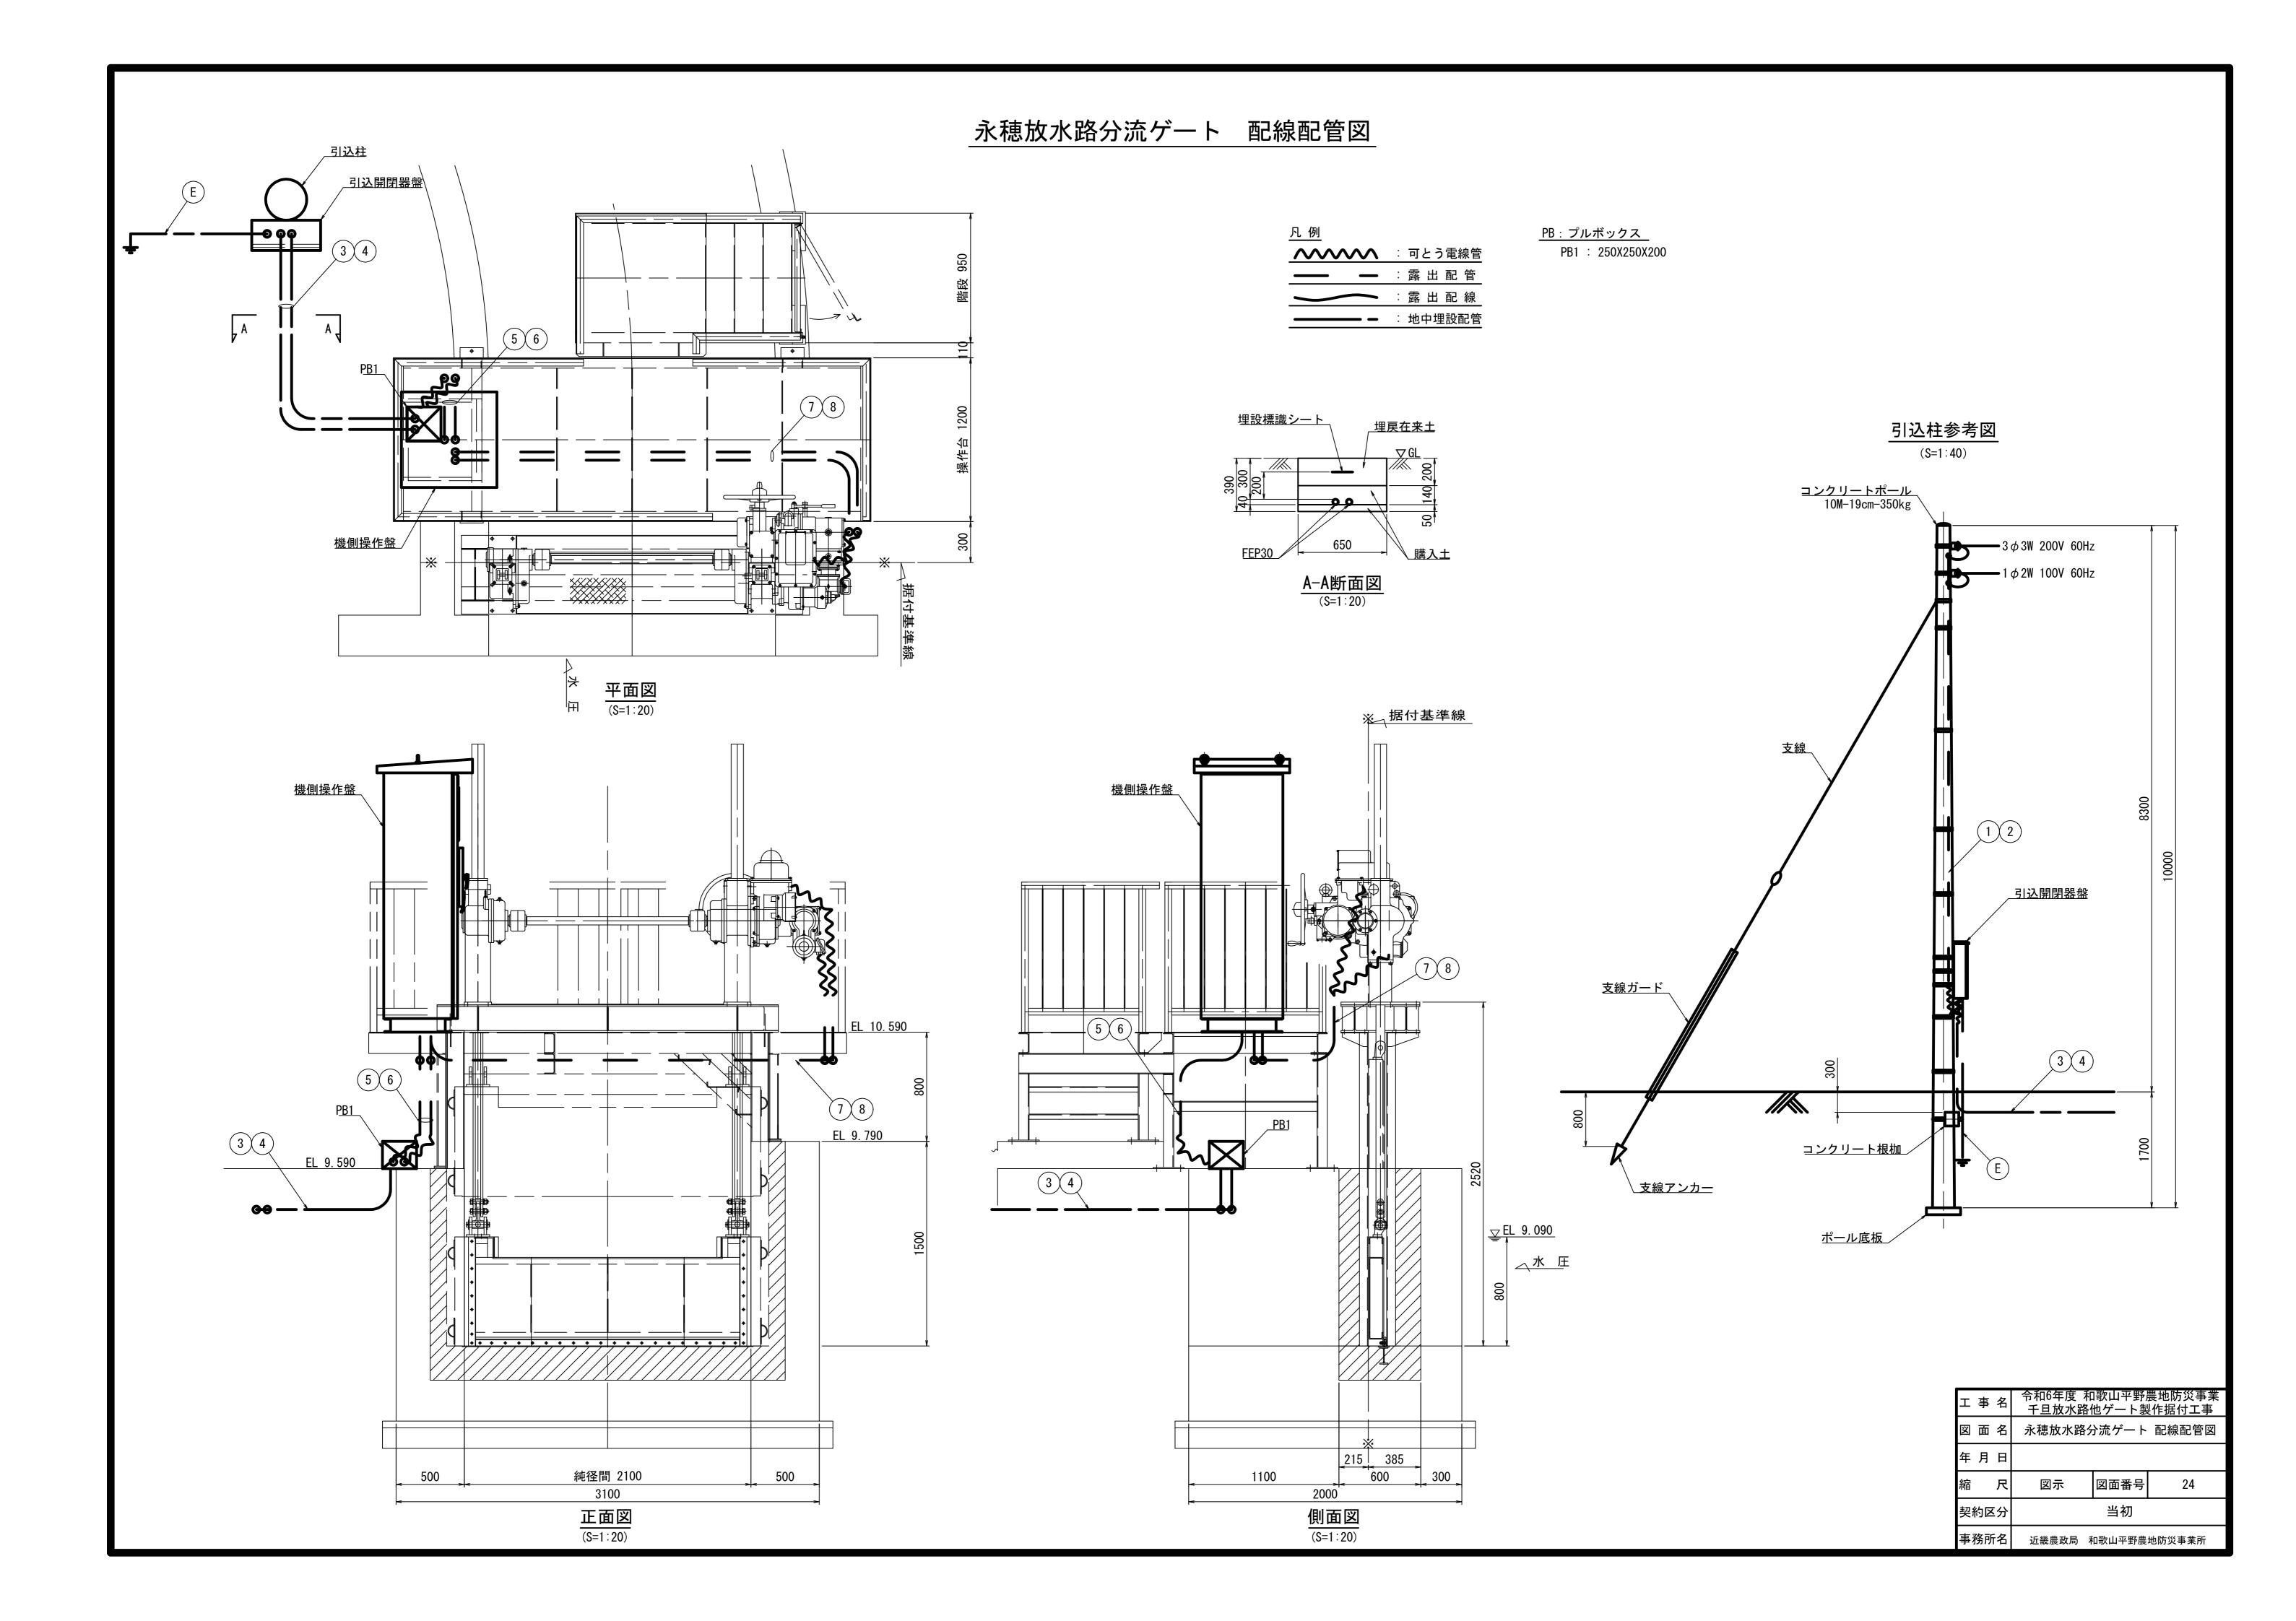


永穂放水路分流ゲート 機側操作盤外形図



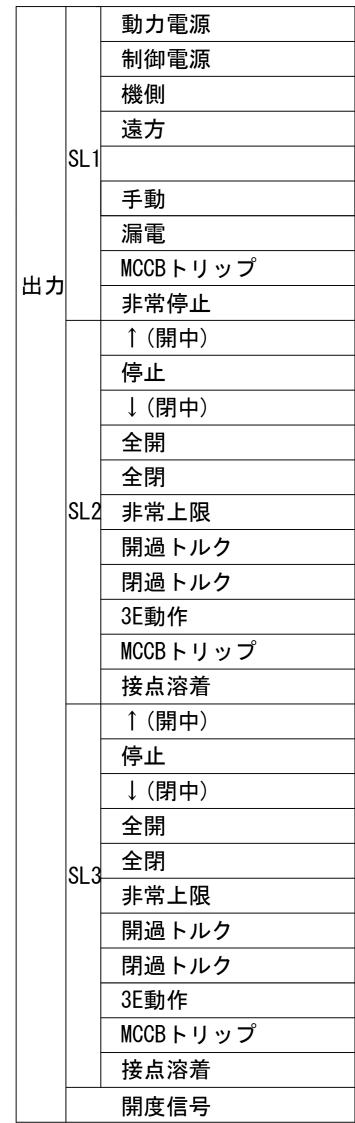

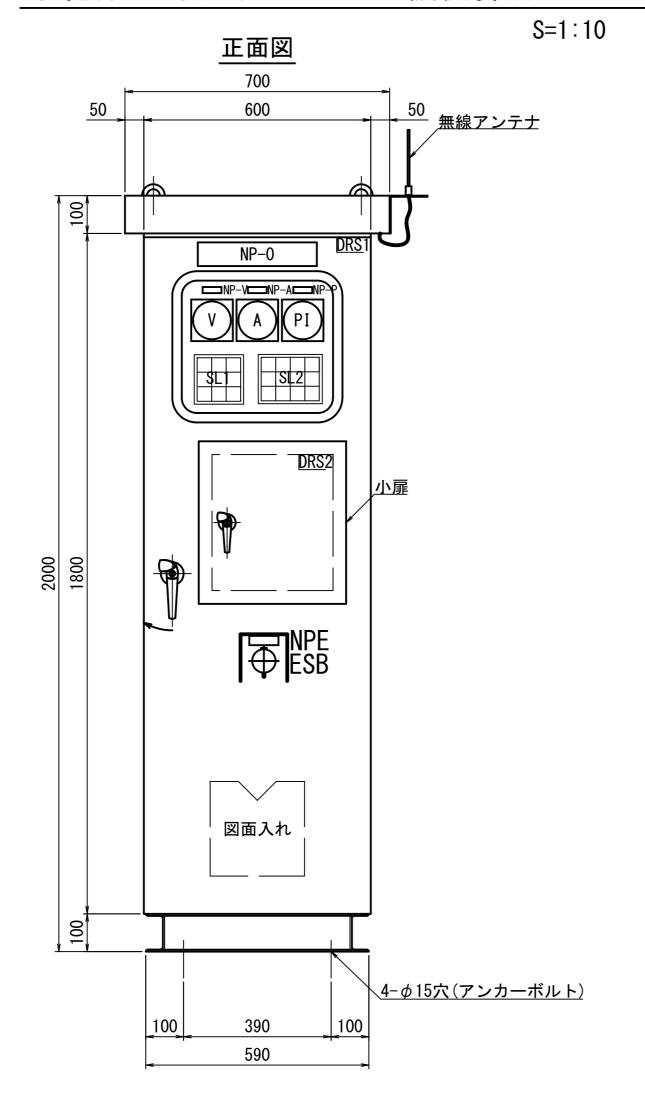

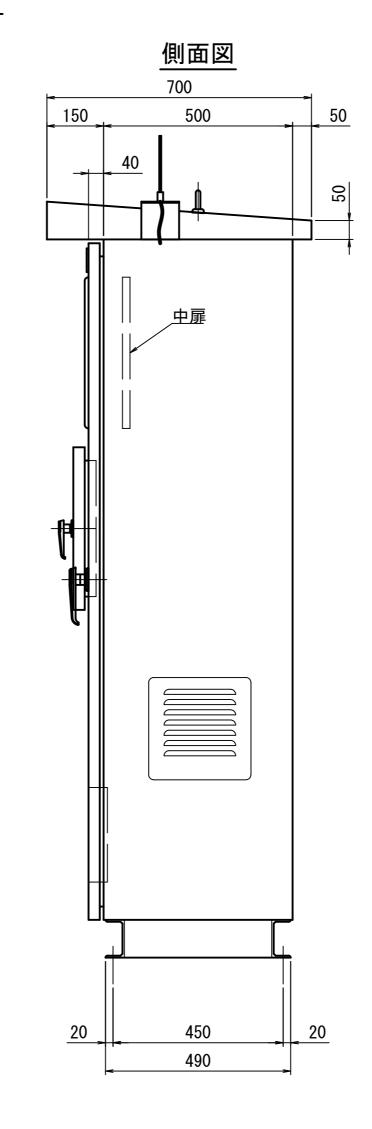

盤図記号説明(盤面・監視・操作部)

四四日	しついり(笛)	田 一
記号	名 称	仕 様
NP-0	ゲート機側操作盤	アクリル銘板(貼付)
NP-1	操作切替	アクリル銘板(貼付)
NP-V	電圧	アクリル銘板(貼付)
NP-A	電流	アクリル銘板(貼付)
NP-P	開度	アクリル銘板(貼付)
NP-E	非常停止	アクリル銘板(貼付)
٧	電圧計	110角 広角
Α	電流計	110角 広角
PI	開度計	110角 広角
SL	集合表示灯	40角
ESB	非常停止	押釦スイッチ(赤)
BS1	開	押釦スイッチ(黒)
BS2	停止	押釦スイッチ(赤)
BS3	閉	押釦スイッチ(黒)
BSRS	故障リセット	押釦スイッチ(緑)
BSAS	警報停止	押釦スイッチ(赤)
BSLT	ランプテスト	押釦スイッチ(黄)
COS1	切一入	切換スイッチ(手動復帰)
DRS1	盤内灯 ON-OFF	ドアスイッチ
DRS2	リモコン操作 ON-OFF	ドアスイッチ
DRS3	機側-遠方(将来用)	ドアスイッチ


※図面収納ケース盤内取付

盤構造仕様


項目	仕様			
型式	屋外自立閉鎖	屋外自立閉鎖型 (IP33)		
板厚	本体	SUS 2.0t		
	扉	SUS 3.0t		
	中板	SUS 2.0t		
	底板 SUS 2.0t			
	ベース	SUS ([150×75×6t)		
塗装色	5Y7/1(半つや)			
塗装厚	外面:60 μ mm以上			
	内面: 40 µ mm以上			
ハンドル	扉 A-1140-1 (key No. 20			
	小扉	A-1140-3 (key No. 200)		

引込開閉器盤外形図




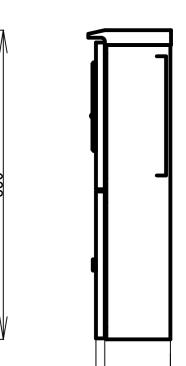

側面図

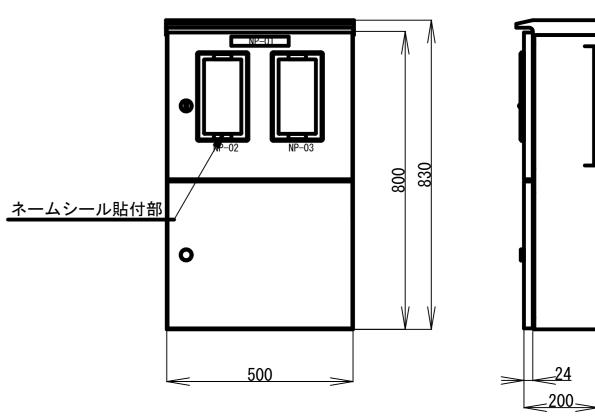


小 扉

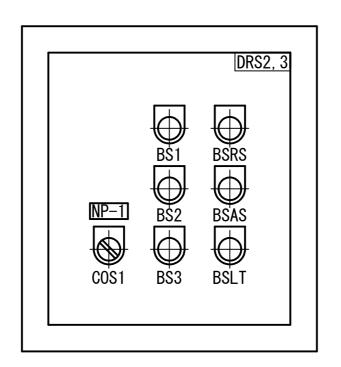

集合表示灯文字



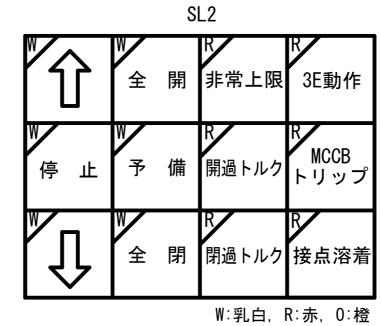

※ゲート動作中は「↑」若しくは「↓」の表示灯が点滅し、 運転チャイムが鳴る。

般構造什样


盗 構逗饤悚					
項	目		仕 様		
型	式	屋外壁掛型			
仝 図	++	扉 板	ステンレス(SUS304) t=1.5		
鋼 材	天井・側面板	ステンレス(SUS304) t=1.5			
		検針窓ガラス	強化処理ガラス		
部	品	上段扉ハンドル	ステンレス封印付キーハンドル		
		下段扉ハンドル	ステンレスキーハンドル		
塗装	長色	盤内外面	ライトベージュ塗装 5Y7/1		

記号説明


記号	名 称	備考
NP-01	引込開閉器盤	アクリル名板(貼付)
NP-02	動力	付属ネームシール(貼付)
NP-03	電灯	付属ネームシール(貼付)

令和6年度 和歌山平野農地防災事業 千旦放水路他ゲート製作据付工事 図 面 名 永穂放水路分流ゲート 機側操作盤外形図 年 月 日 図面番号 1:10 契約区分 当初 近畿農政局 和歌山平野農地防災事業所

永穂放水路分流ゲート 単線結線図

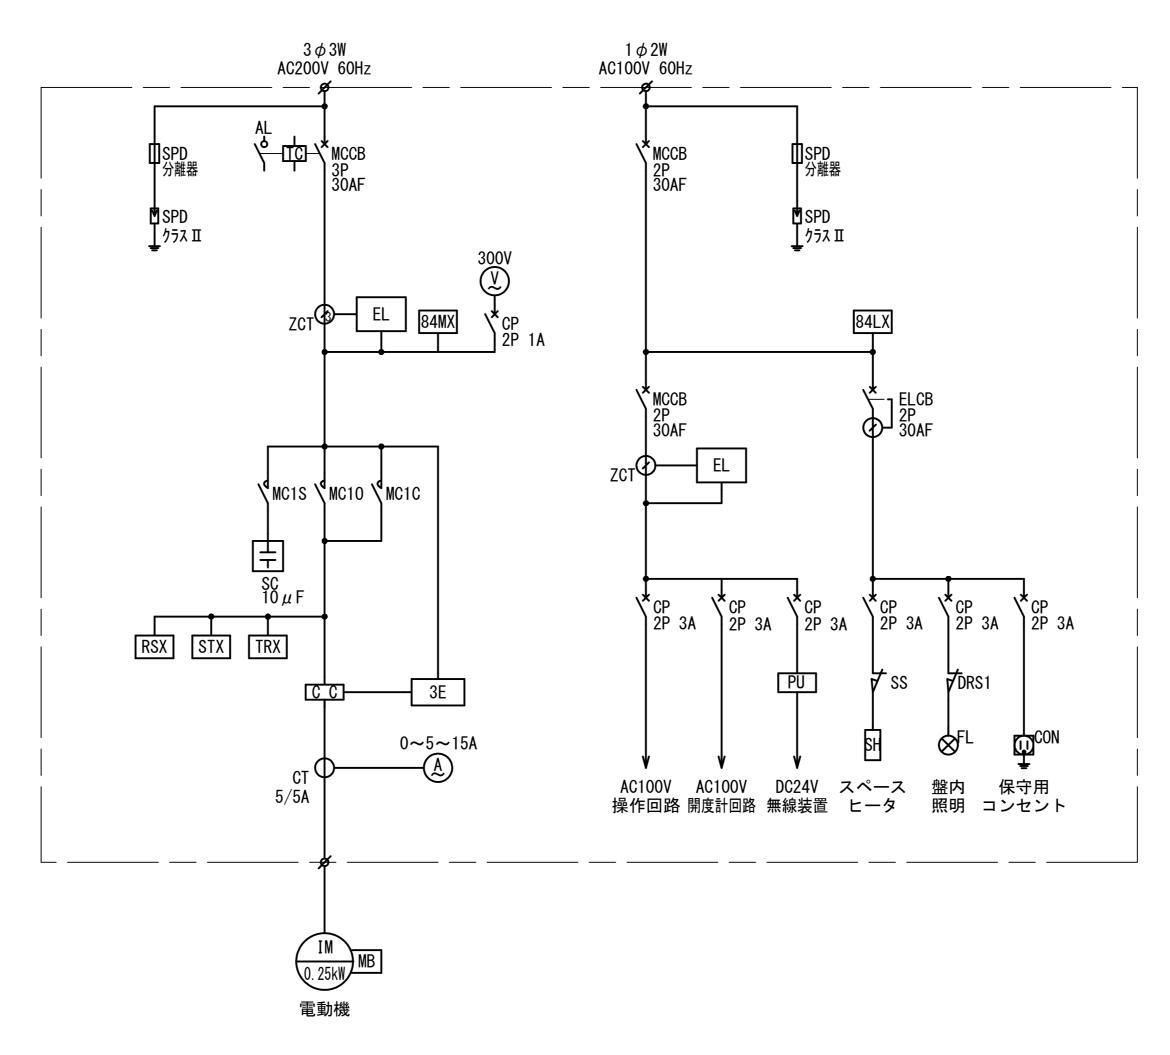

開度計回路

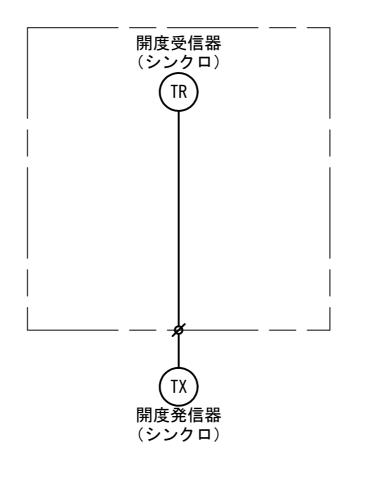


単線結線図記号説明

記号	名 称
MCCB	配線用遮断器
TC	トリップコイル
AL	トリップ接点
AX	ON-OFF接点
ELCB	漏電遮断器
CP	サーキットプロテクタ
SPD	避雷器
EL	漏電リレー
ZCT	零相変流器
MC	電磁接触器
3E	3Eリレー
CC	カレントコンバータ
SC	進相コンデンサ
A	電流計
CT	計器用変流器
V	電圧計
Χ	補助リレー
PU	パワーサプライ
SS	サーモスタット
SH	スペースヒータ
DRS	ドアスイッチ
FL	盤内灯
CON	コンセント
IM	誘導電動機
MB	電動機内蔵ブレーキ


工事名	令和6年度 和歌山平野農地防災事業 千旦放水路他ゲート製作据付工事		
図面名	永穂放水路分流ゲート 単線結線図		
年 月 日			
縮尺	NO SCALE	図面番号	26
契約区分	当初		
事務所名	近畿農政局 和歌山平野農地防災事業所		

永穂放水路分流ゲート 配線配管系統図


PB: プルボックス PB1 : 250X250X200

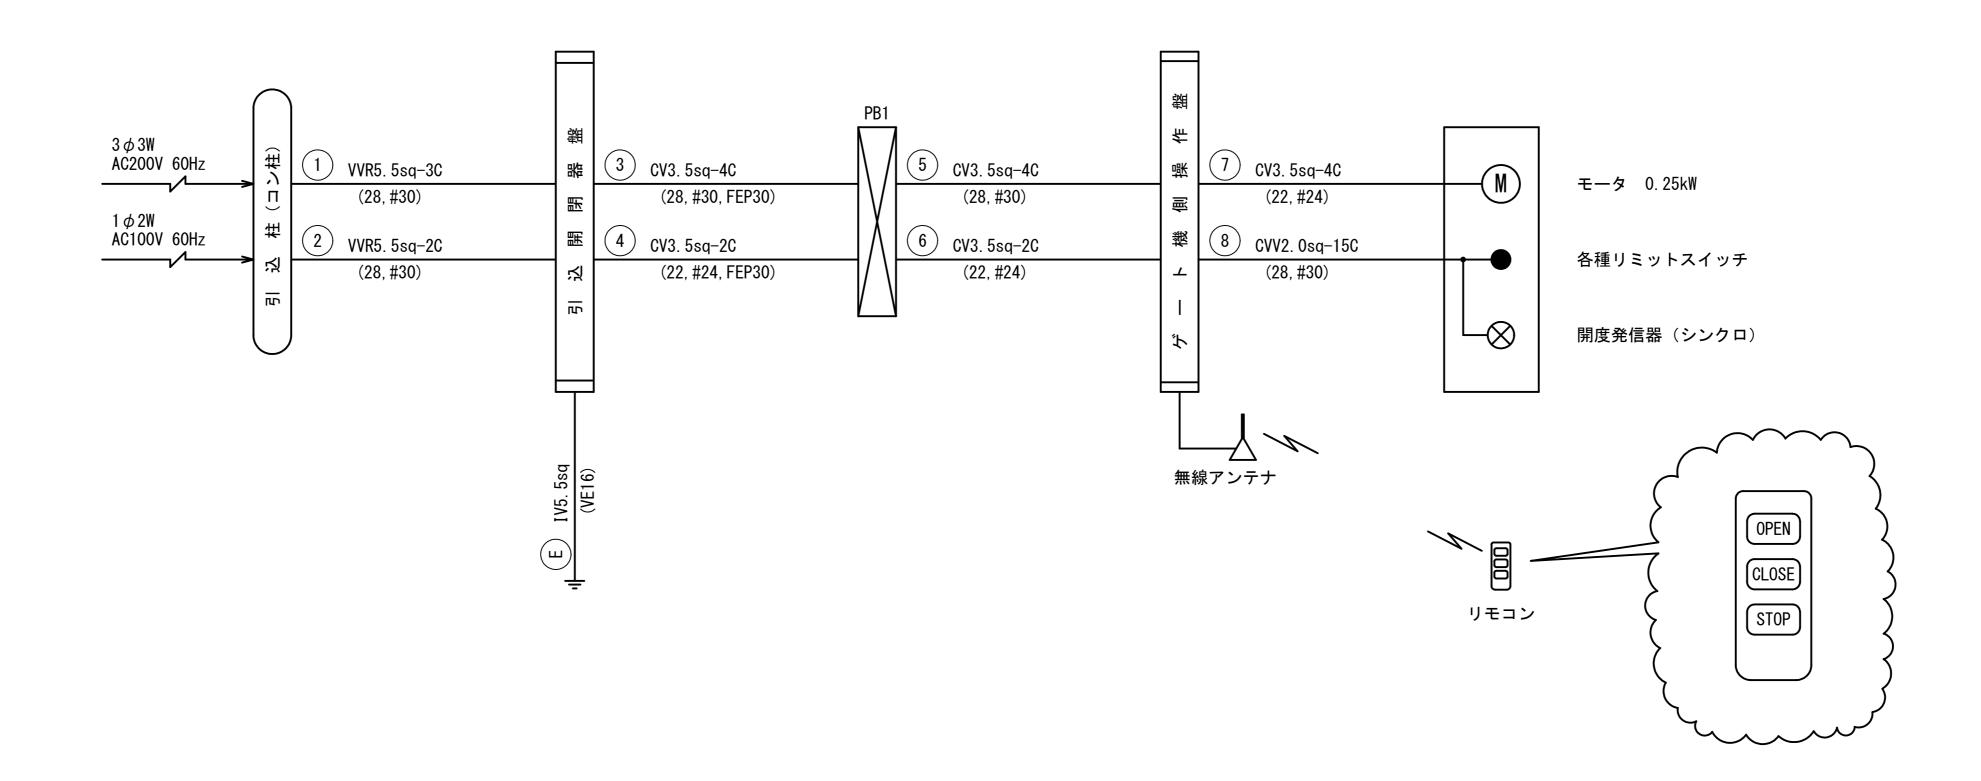

エ	事	名			農地防災事業 以作据付工事
図	面	名	永穂放水路分流	流ゲート 酉	记線配管系統図
年	月	日			
縮		尺	NO SCALE	図面番号	27
契約	約区	分		当初	
事	務所	f名	近畿農政局	和歌山平野農	建地防災事業所

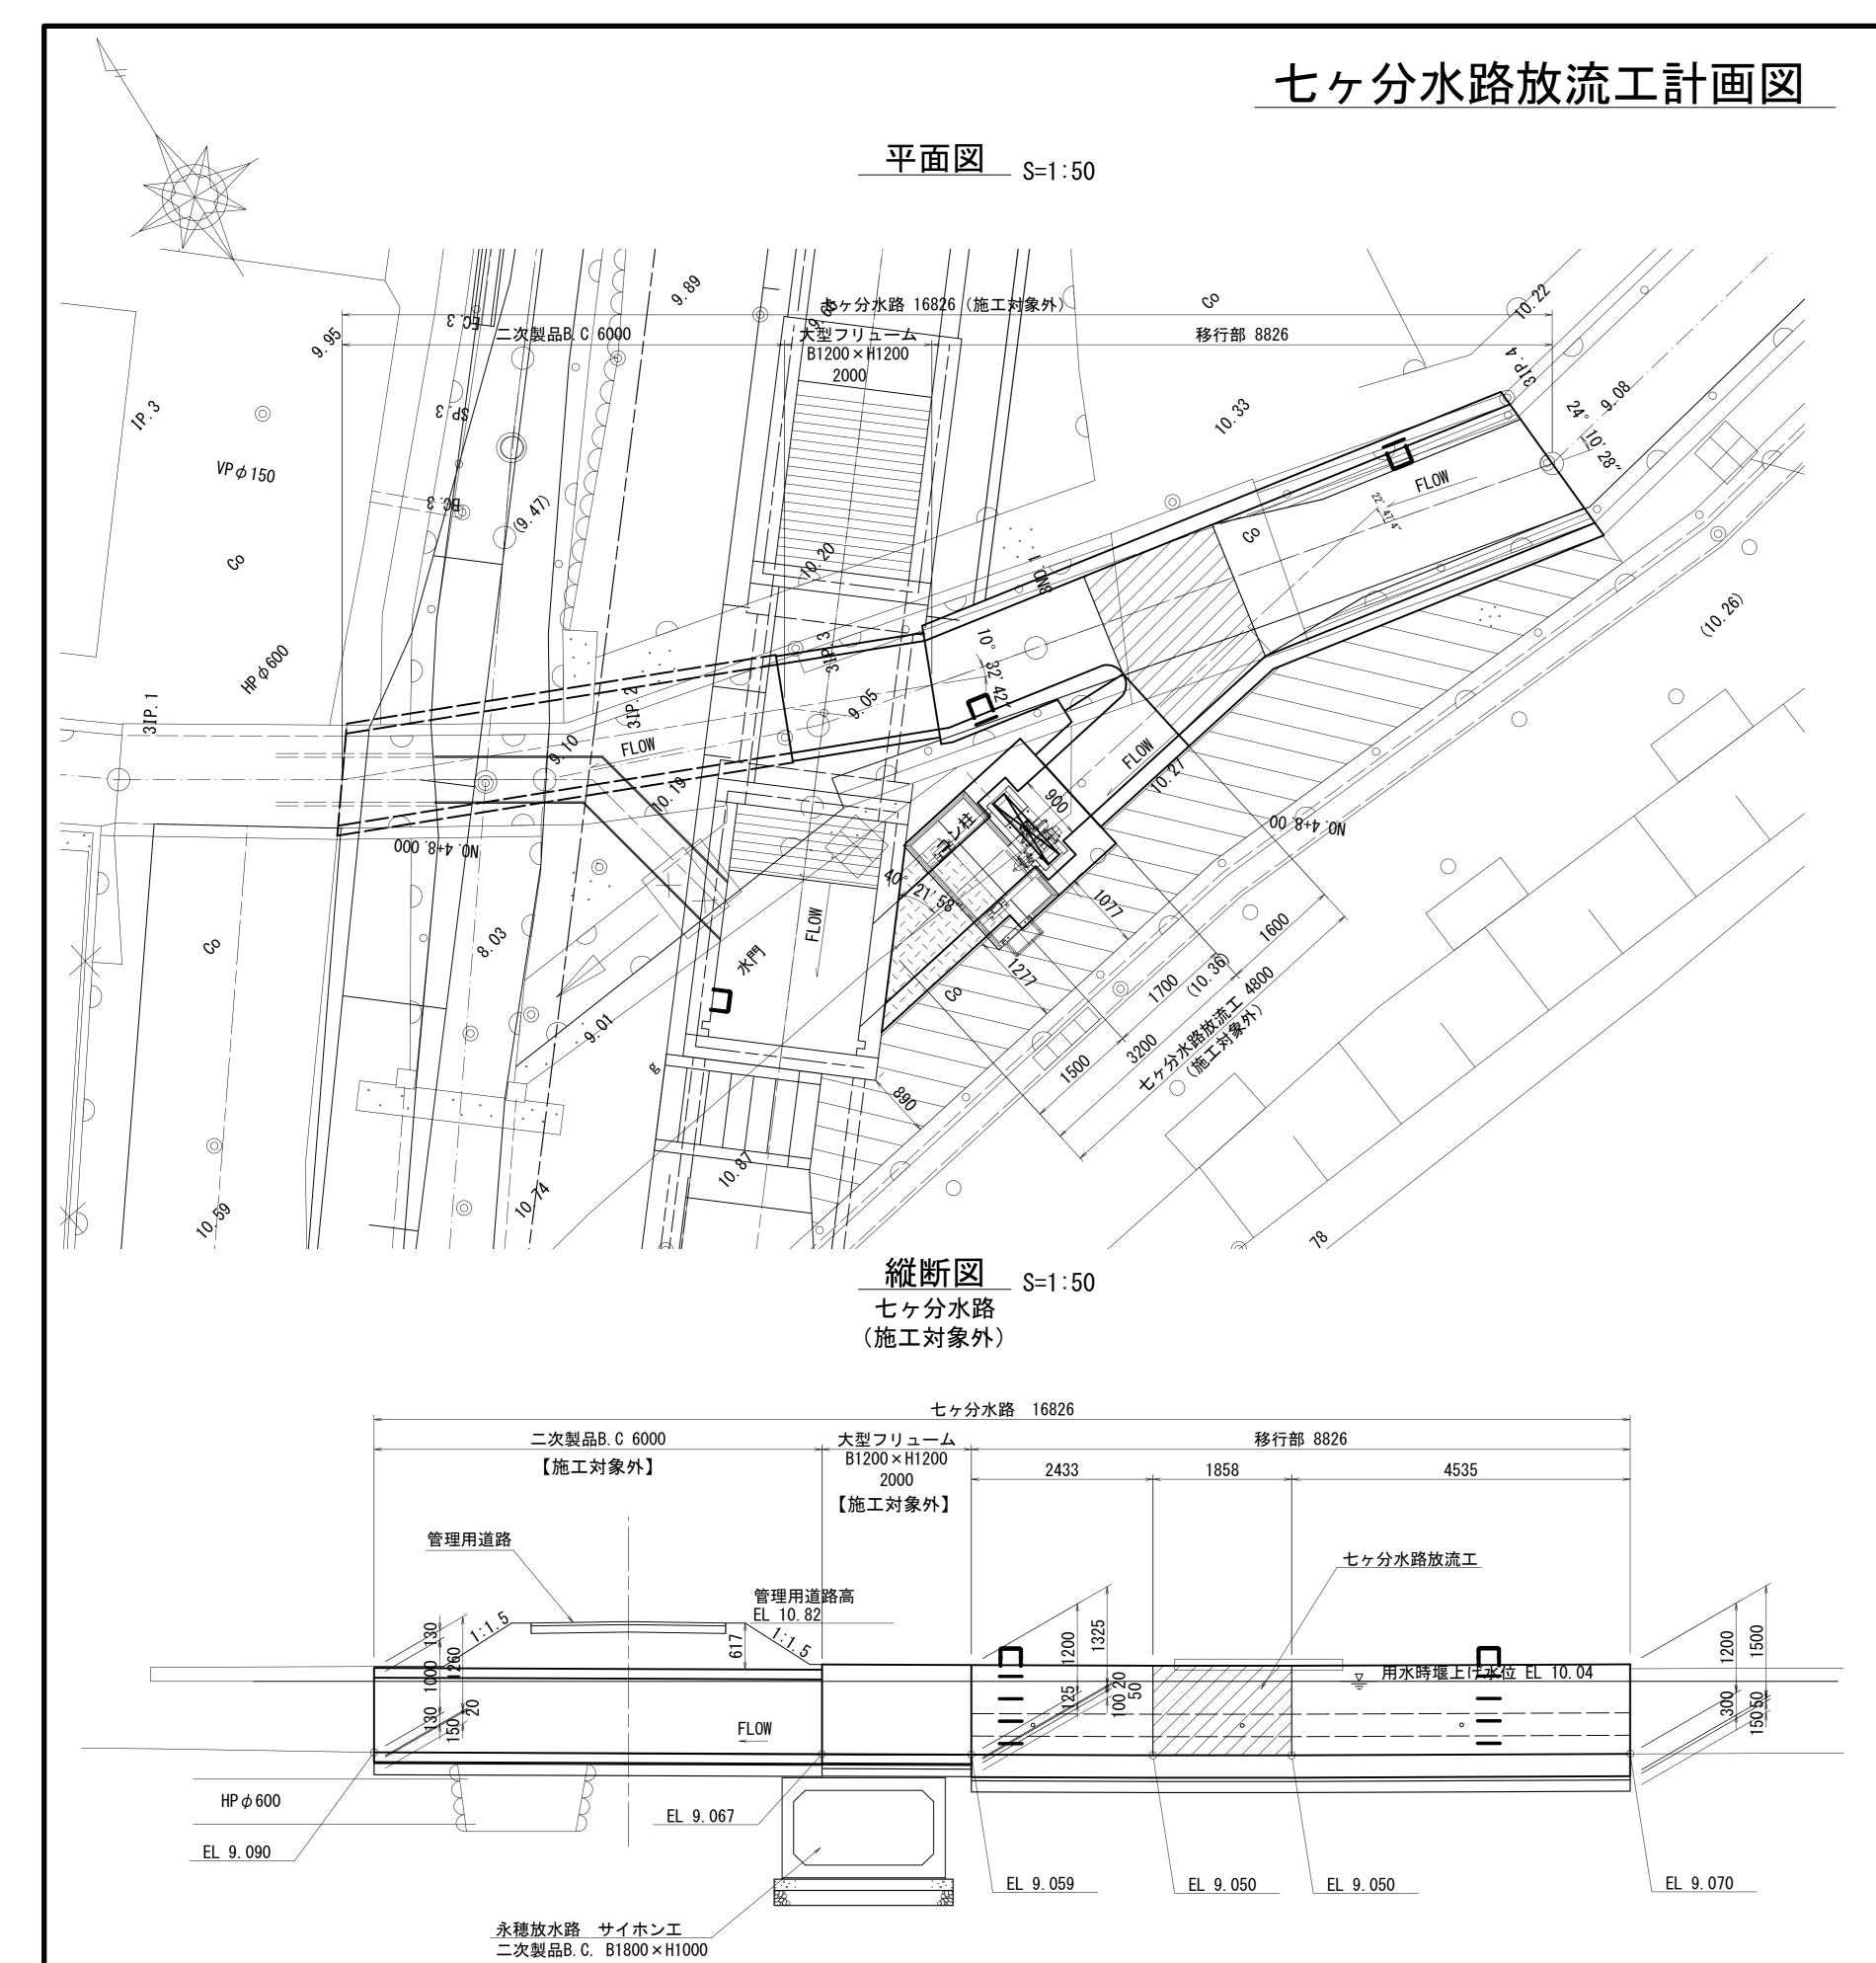

DL 6.00

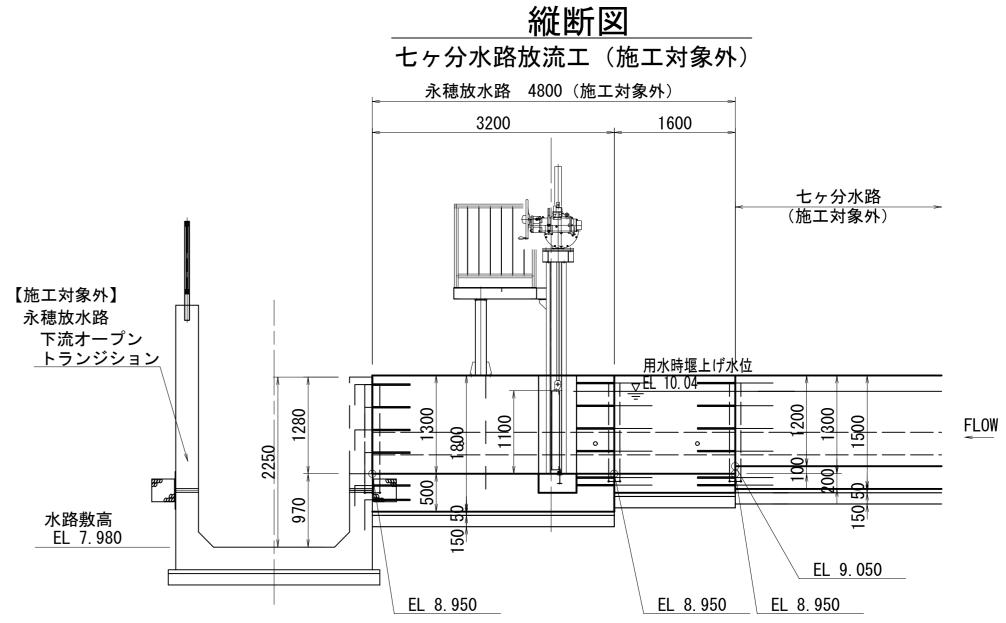

DL 6.00

 工事名
 令和6年度 和歌山平野農地防災事業 千旦放水路他ゲート製作据付工事


 図面名
 七ヶ分水路放流工計画図

 年月日
 図示
 図面番号
 28


 契約区分
 当初


 事務所名
 近畿農政局 和歌山平野農地防災事業所


七ヶ分水路放流ゲート 一般図

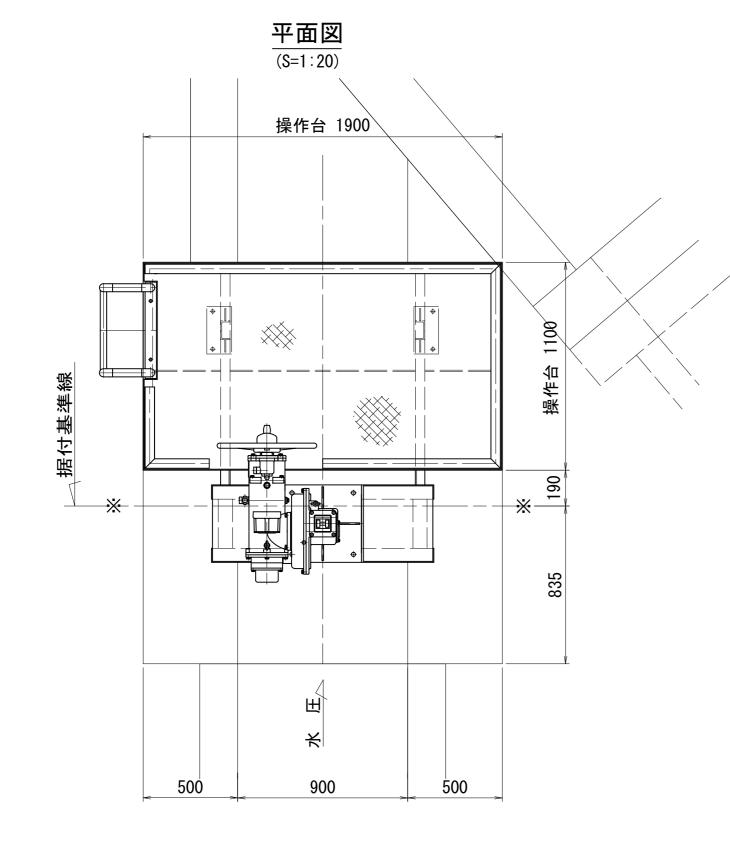


	設	計 仕 様				
構造	型式	ステンレス製スライドゲート				
純径間×有	剪効高	W 0.900 m × H 1.100 m				
設置	置 数 1 門					
設計水深	前面	1. 100 m (EL . 10. 050)				
改訂小法	後面	0.000 m (EL . 8.950)				
操作水深	前面	1. 100 m (EL . 10. 050)				
(上昇時)	後面	0.000 m (EL . 8.950)				
操作水深	前面	1. 100 m (EL . 10. 050)				
(下降時)	後面	0.000 m (EL . 8.950)				
敷高		EL . 8.950				
水密ブ	式	前面3方ゴム水密				
主 要 部 材		扉体SUS304 戸当り SUS304, SS400 開閉器架台SUS304				
開閉業	支 置	手動ラック式				
開閉荷	声	10 kN				
揚	程	1.400 m (扉高 + 0.3m)				
操作	台	SUS340				

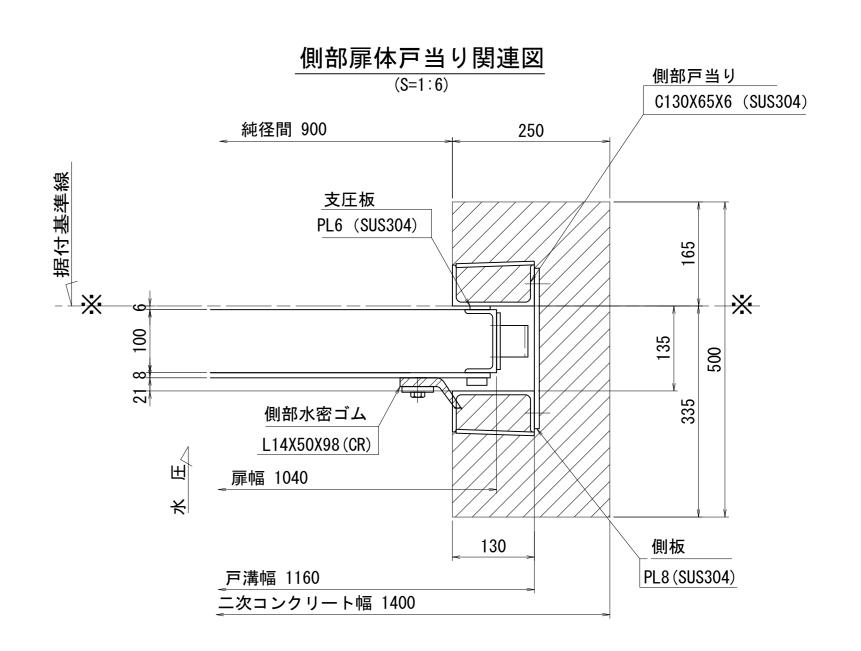

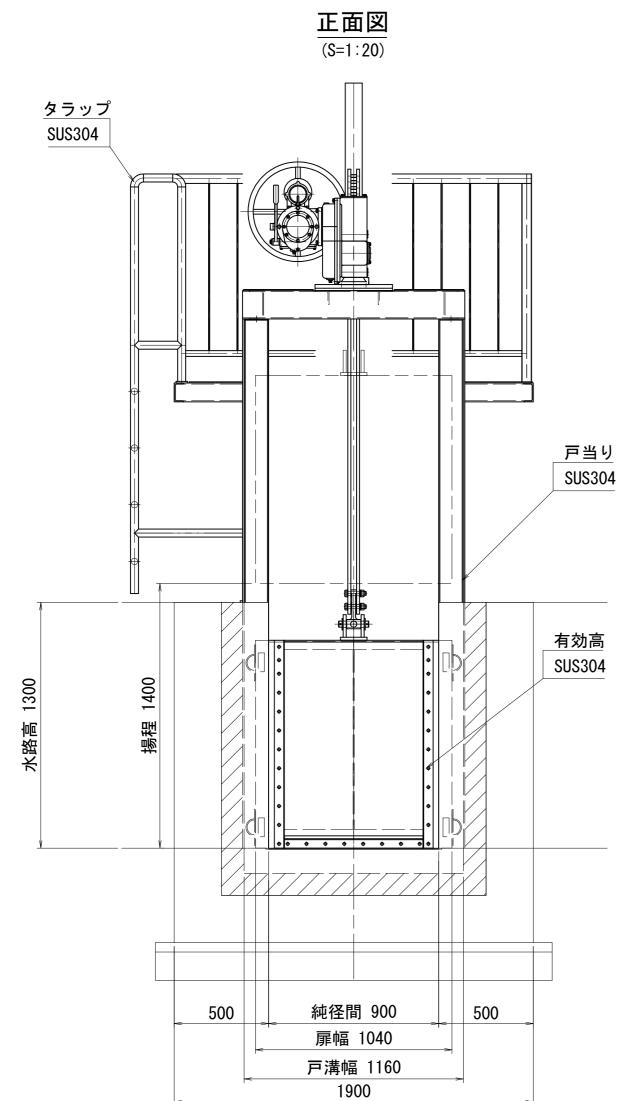

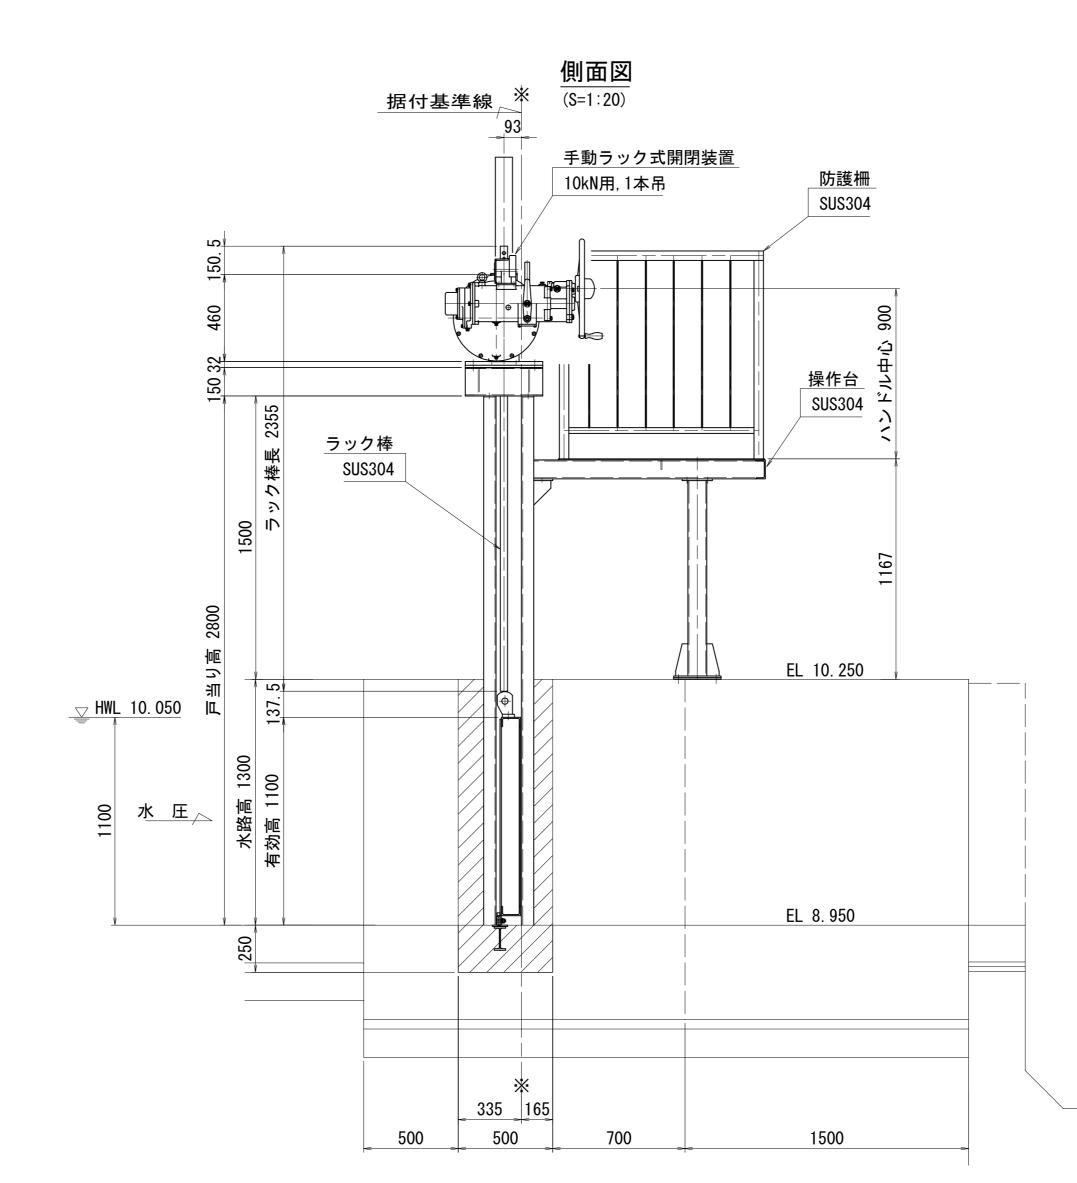

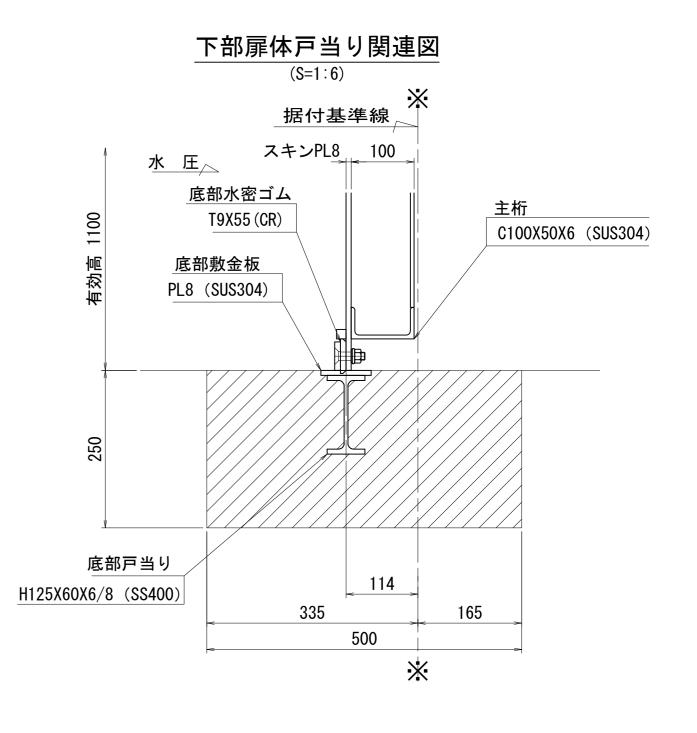

I	事 名	令和6年度 和歌山平野農地防災事業 千旦放水路他ゲート製作据付工事		
図i	面 名	七ヶ分水路放流ゲート 一般図		
年 .	月日			
縮	尺	図 示	図面番号	29
契約	区分	当初		
事務	所名	近畿農政局 和歌山平野農地防災事業所		