


事業名	国営和歌山平野土地改良事業				
工事名	令和6年度和歌山平野農地防災事業 安楽川井支線C5号水路第1工区工事				
契約区分	当 初 図面枚数		23		
図面番号	図面の名称	枚 数	備考		
1	位置 図	1			
2	平 面 縦 断 図	1			
3	横 断 図 (1/3) ~ (3/3)	3			
4	標準断面図(1/3)~(3/3)	3			
5	移行部工構造図	1			
6	移行部工配筋図	1			
7	1号桝工構造図	1			
8	1号桝工配筋図	1			
9	2 号 桝 工 構 造 図	1			
10	2 号 桝 工 配 筋 図	1			
11	ゲートNo.1 構造図	1			
12	ゲートNo.1 配筋図	1			
13	ゲートNo.2 構造図	1			
14	ゲートNo.2 配筋図	1			
15	ゲートNo.3 構造図	1			
16	ゲートNo.3 配筋図	1			
17	稿 鋼 板 工·蓋 板 工·取 水 口·排 水 口 構 造 図	1			
18	撤去復旧計画図	1			
19	仮設計画図	1			
小 計		23			

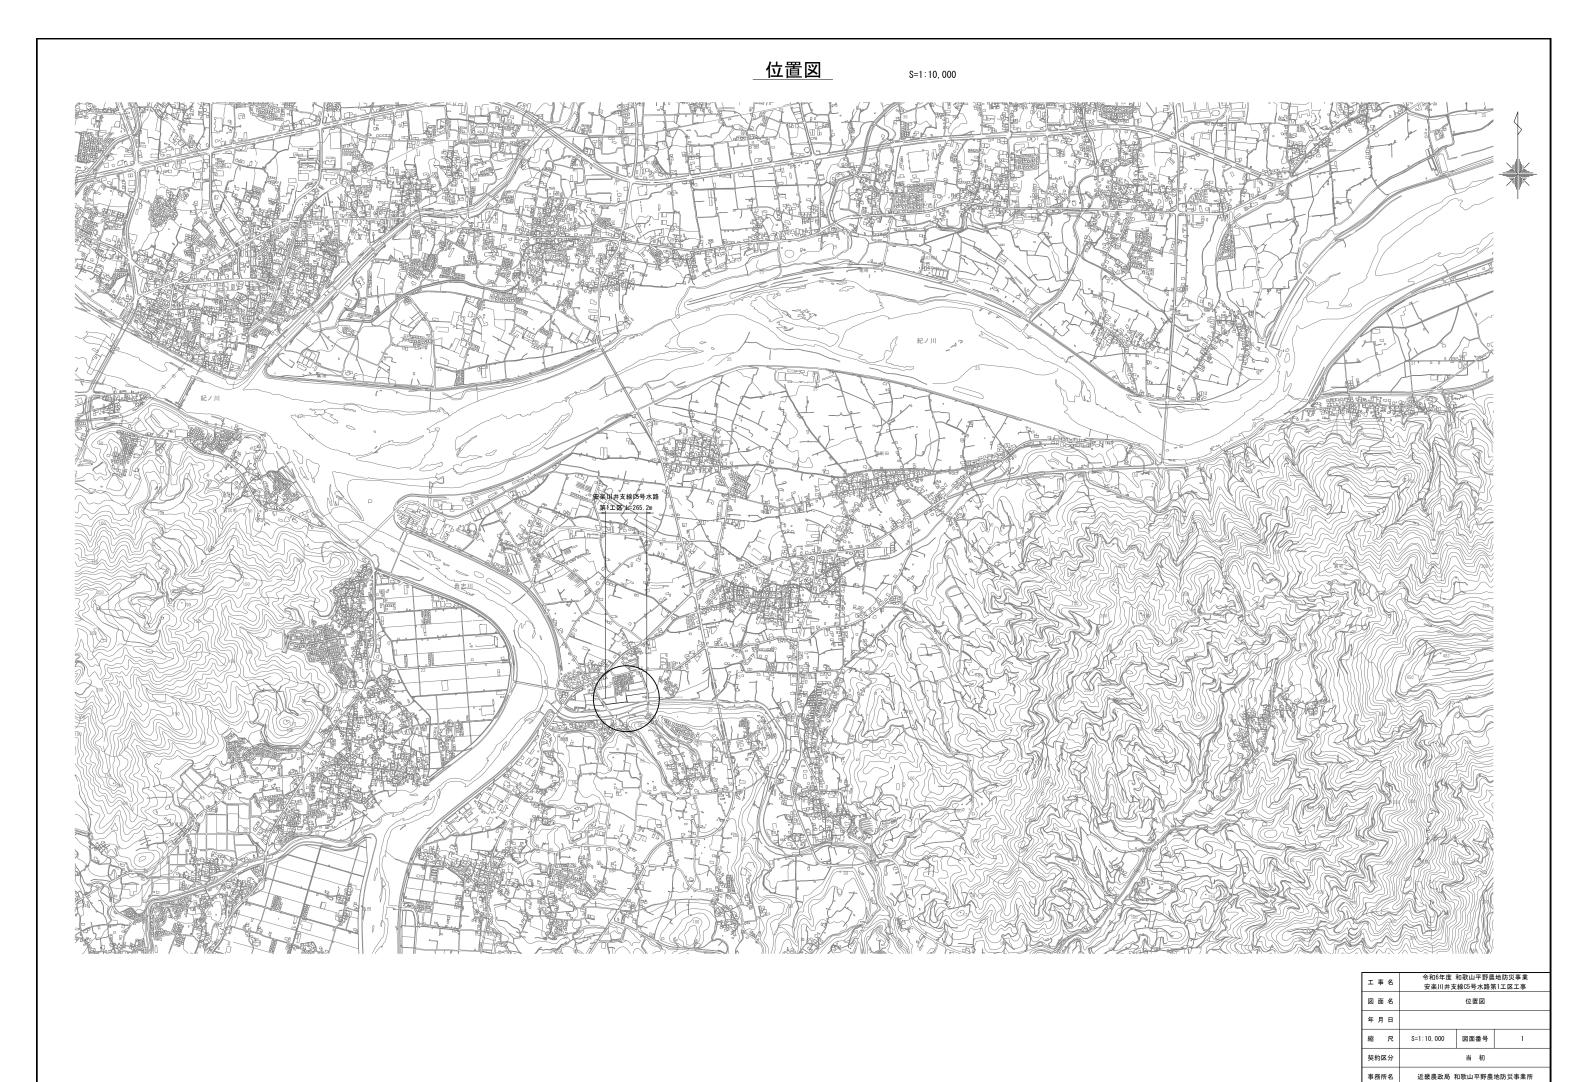

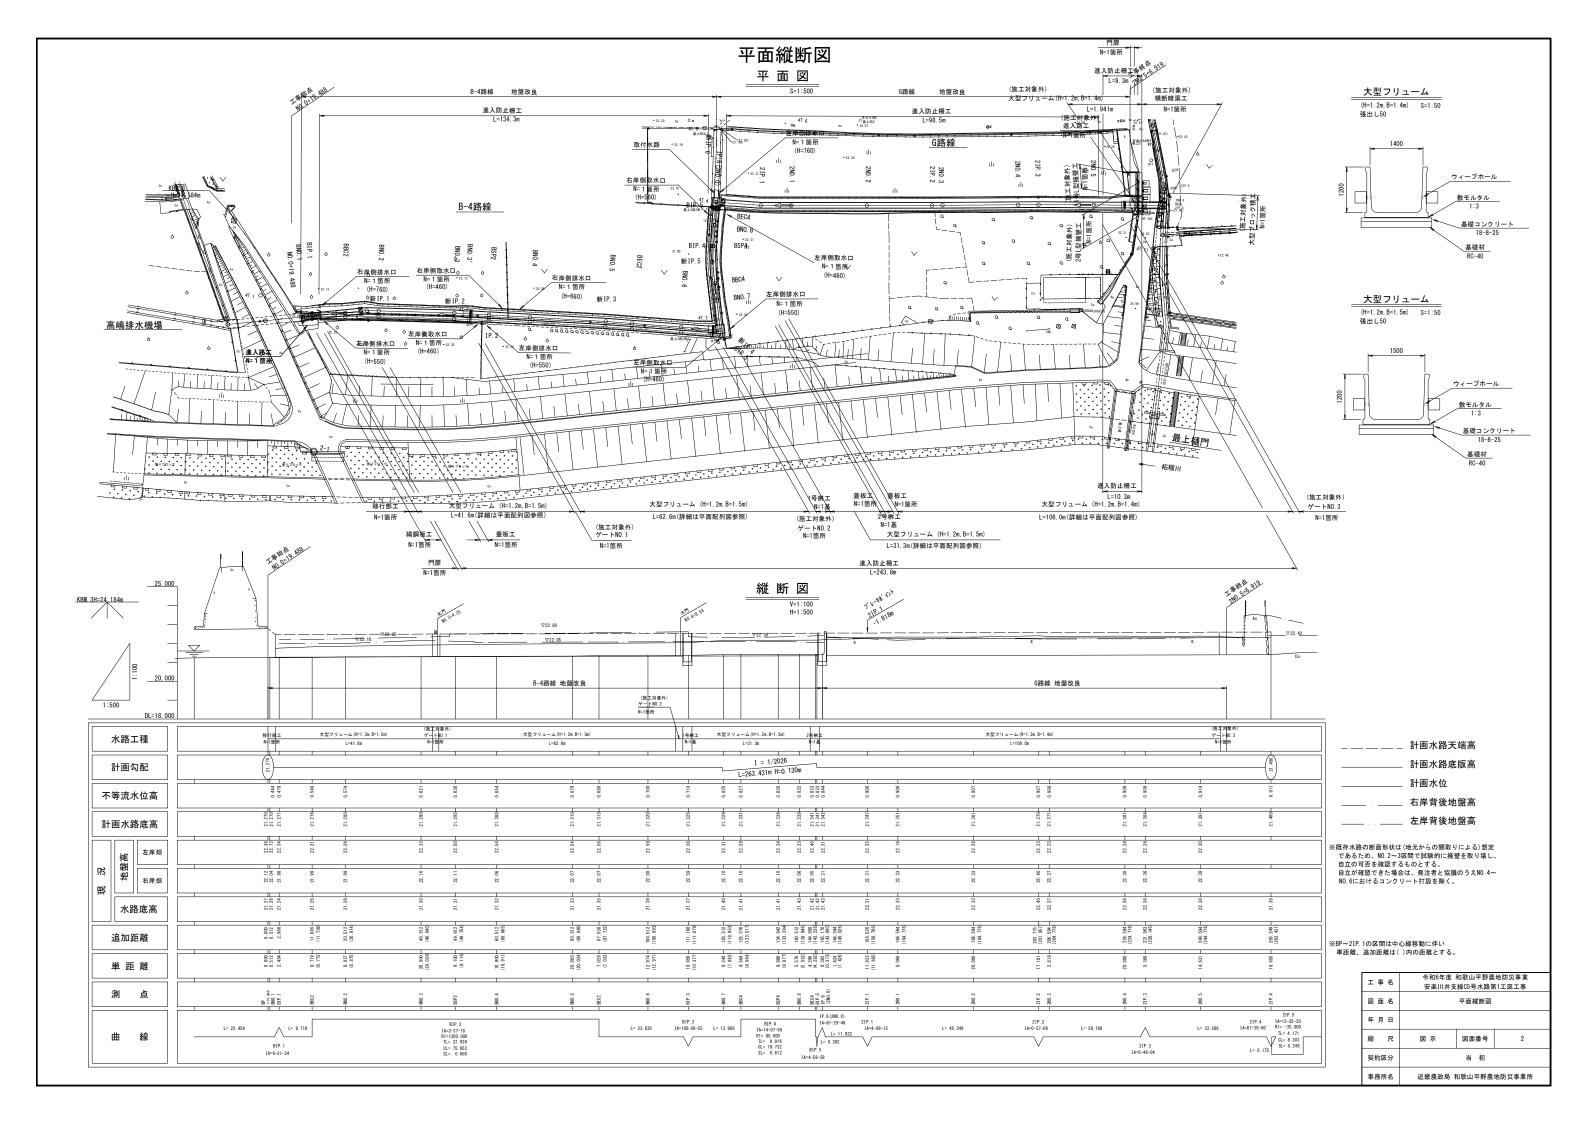


### 横断図(1/3) S=1:100

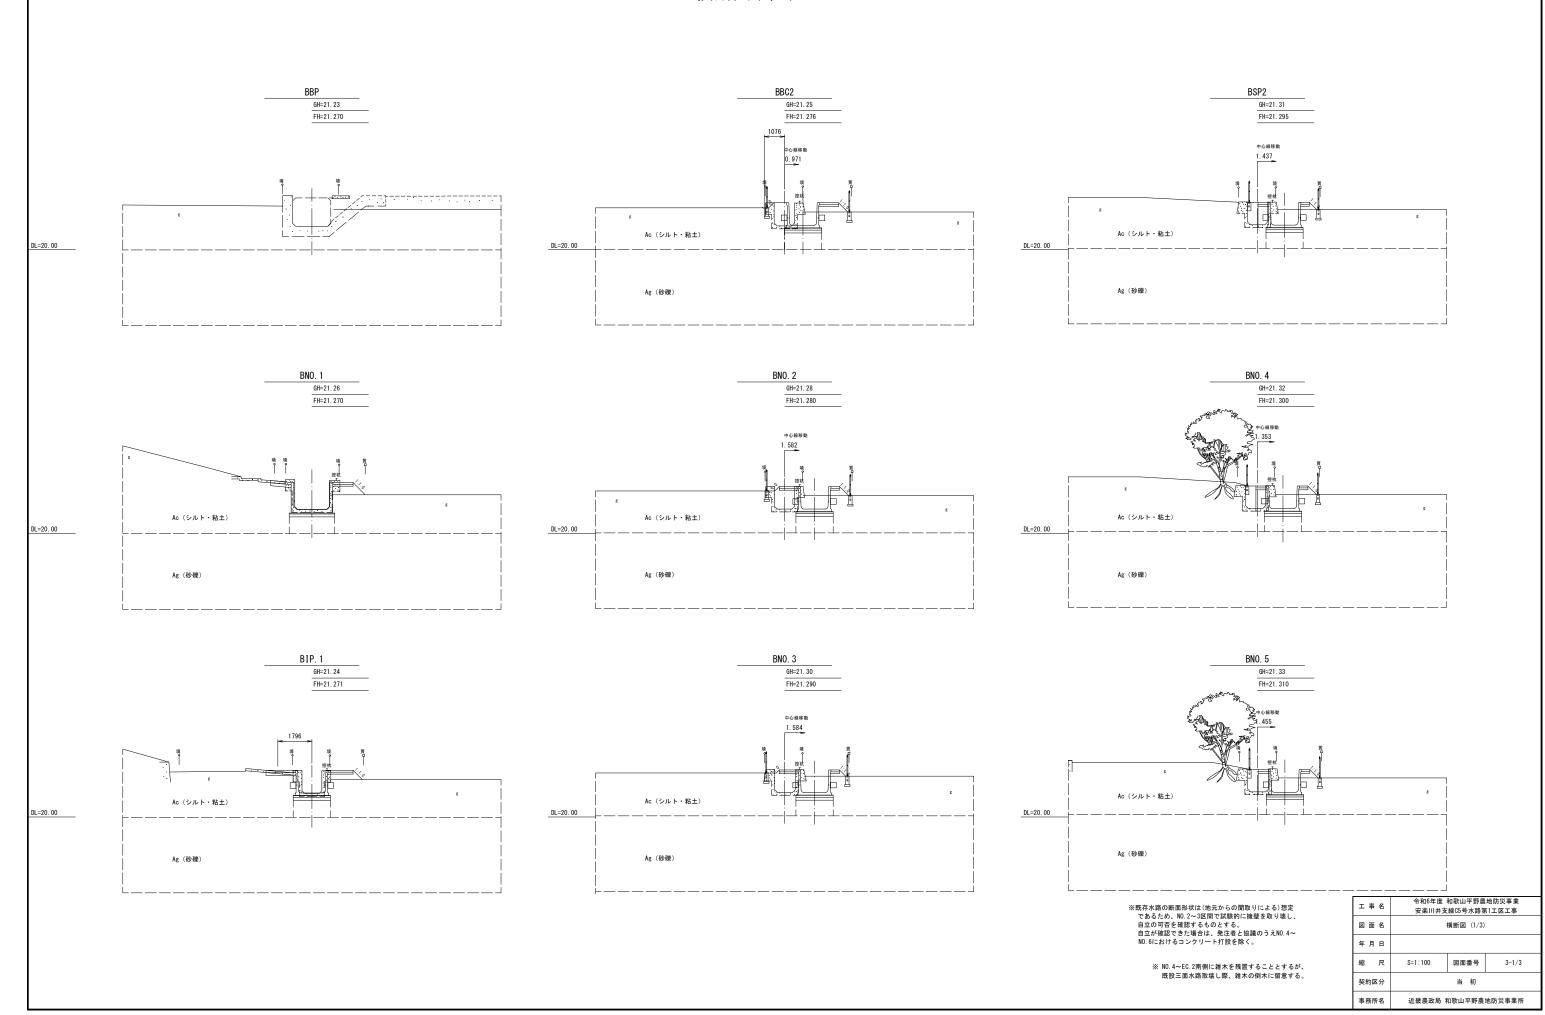

#### 横断図(2/3) S=1:100 BEC2 GH=21.35 BNO. 7 BNO. 8 GH=21.40 GH=21.43 FH=21.313 FH=21. 329 FH=21. 339 Ac (シルト・粘土) Ac (シルト・粘土) Ac (シルト・粘土) DL=20.00 DL=20.00 Ag (砂礫) Ag (砂礫) Ag (砂礫) BNO. 6 BBC4 BEC4 GH=21. 41 GH=21. 42 FH=21.320 FH=21. 331 FH=21. 341 ※土坪は1号桝工にて計上 中心線移動 中心線移動 Ac (シルト・粘土) Ac (シルト・粘土) Ac (シルト・粘土) DL=20.00 DL=20.00 DL=20. 00 Ag (砂礫) Ag (砂礫) Ag (砂礫) BIP. 3 BSP4 2NO. 0 GH=21. 43 GH=21.37 GH=21.41 FH=21. 336 FH=21. 342 中心線移動 0.189 Ac (シルト・粘土) Ac (シルト・粘土) Ac (シルト・粘土) DL=20. 00 DL=20. 00 DL=20.00 Ag (砂礫) Ag (砂礫) Ag (砂礫) 令和6年度 和歌山平野農地防災事業 安楽川井支線C5号水路第1工区工事 工事名 図面名 横断図 (2/3) 年月日 縮尺 S=1:100 図面番号 3-2/3 契約区分 当 初 事務所名 近畿農政局 和歌山平野農地防災事業所

# 横断図(3/3) S=1:100

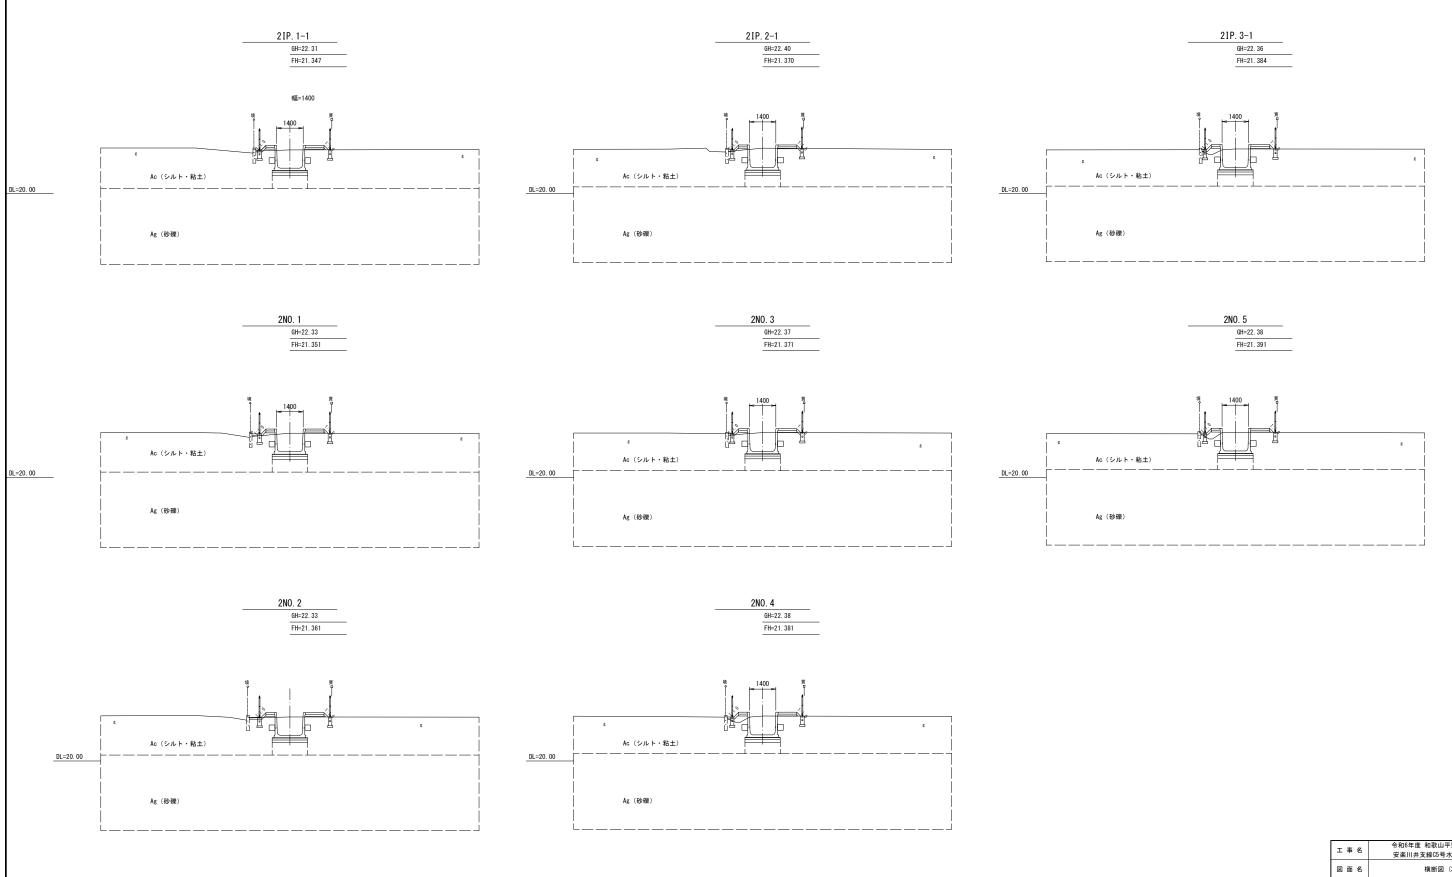

工事名	令和6年度 和歌山平野農地防災事業 安楽川井支線C5号水路第1工区工事			
図面名	横断図 (3/3)			
年月日				
縮尺	S=1:100	図面番号	3-3/3	
契約区分		当 初		
事務所名	近畿農政局 和	和歌山平野農	地防災事業所	

### 標準断面図(1/3)


S=1:30

# 

移動中心

測量中心


B-4路線標準断面図

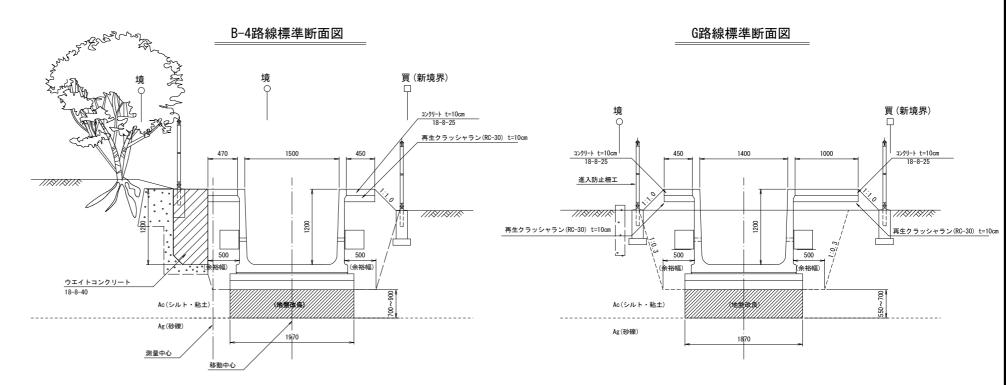

※既存水路の断面形状は(地元からの関取りによる) 想定であるため、NO.2~3区間で試験的に擁壁を取り壊し、自立の可否を確認するものとする。自立が確認できた場合は、発注者と協議のうえNO.4~NO.6におけるコンクリート打設を除く。

※ NO.4~EG.2南側に雑木を残置することとするが、 既設三面水路取壊し際、雑木の倒木に留意する。


#### 工事用道路断面図

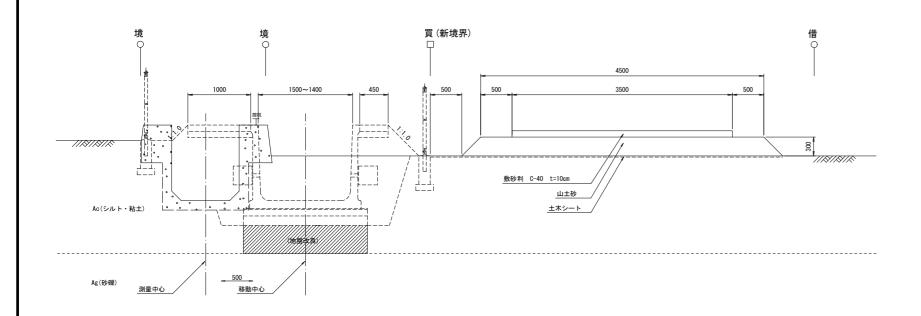


※1号桝工・2号桝工の地盤改良厚は 0.45m・0.40mを想定する。


工事名	令和6年度 和歌山平野農地防災事業 安楽川井支線C5号水路第1工区工事		
図面名	標準断面図(1/3)		
年月日			
縮尺	S=1 : 30	図面番号	4-1/3
契約区分		当 初	
事務所名	近畿農政局 和	和歌山平野農	地防災事業所

### 標準断面図(2/3)

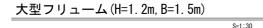

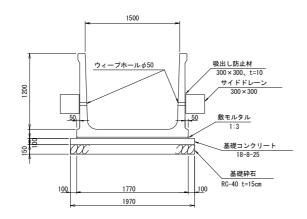

# <u>大型フリューム (H=1.2m, B=1.4m)</u>

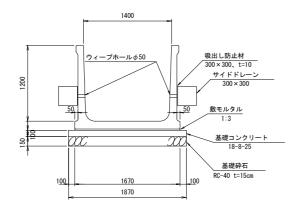

伸縮継目詳細図(ブチル系) (標準部材、斜切部材)

内面


外面

プライマー塗布

ウレタン系シール材

ブチル系パッキン材 t=20mm

<u>バックアップ材</u>

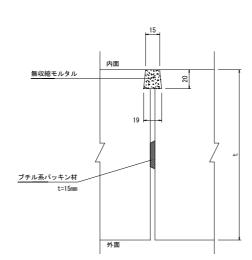


施工継目詳細図(ブチル系)


(標準部材、斜切部材)


※伸縮目地:t=20mmのブチル系パッキン材を10mmに圧縮して施工。


※施工目地:t=15mmのブチル系パッキン材を5mmに圧縮して施工。

\_\_\_\_\_目地配列図 S=1:30

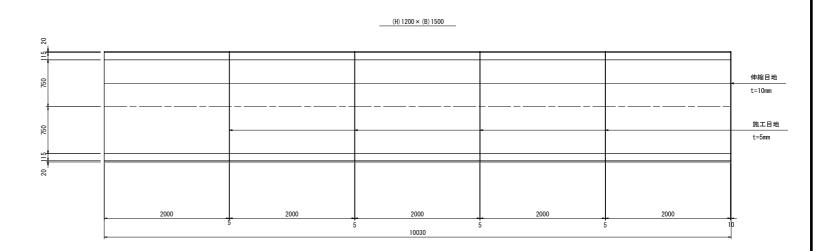

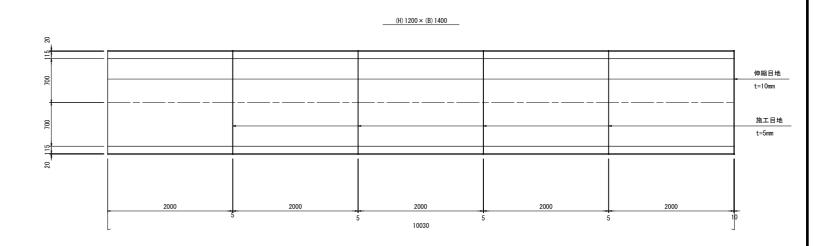

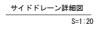

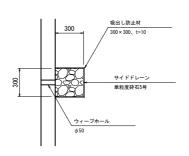


工事名	令和6年度 和歌山平野農地防災事業 安楽川井支線C5号水路第1工区工事		
図面名	標準断面図(2/3)		
年月日			
縮尺	図 示 図面番号 4-2/3		
契約区分	当 初		
事務所名	近畿農政局 和歌山平野農地防災事業所		


## 標準断面図(3/3)

#### 進入防止柵工標準断面図

H1100×W2000型 (参考図)

C-1:20

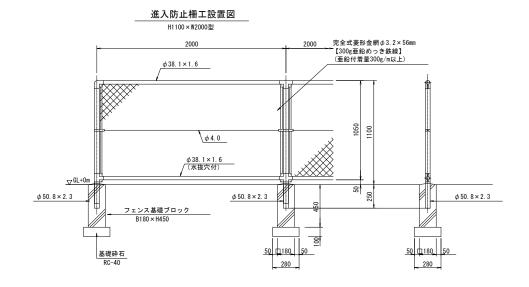

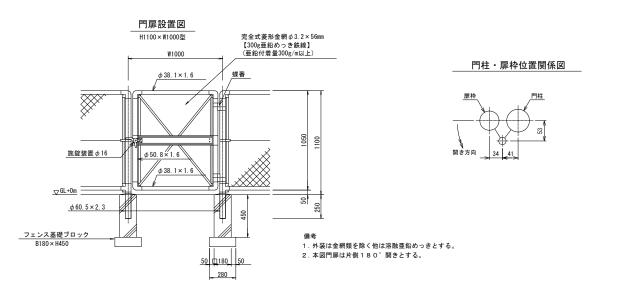






工事名	令和6年度 和歌山平野農地防災事業 安楽川井支線C5号水路第1工区工事		
図面名	標準断面図(3/3)		
年月日			
縮尺	図 示 図面番号 4-3/3		
契約区分	当初		
事務所名	近畿農政局 和歌山平野農地防災事業所		

## 移行部工構造図

S=1:20

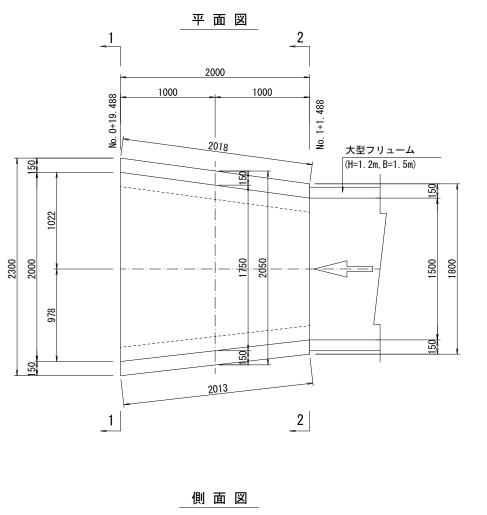

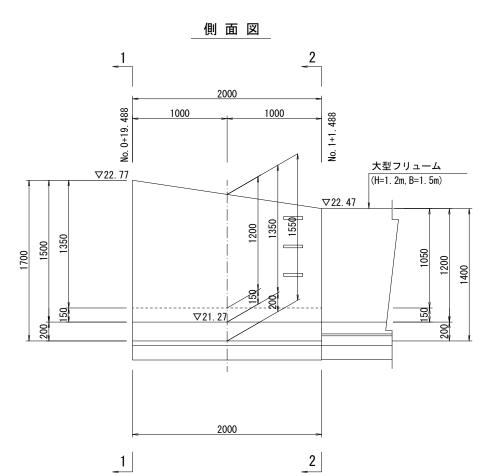

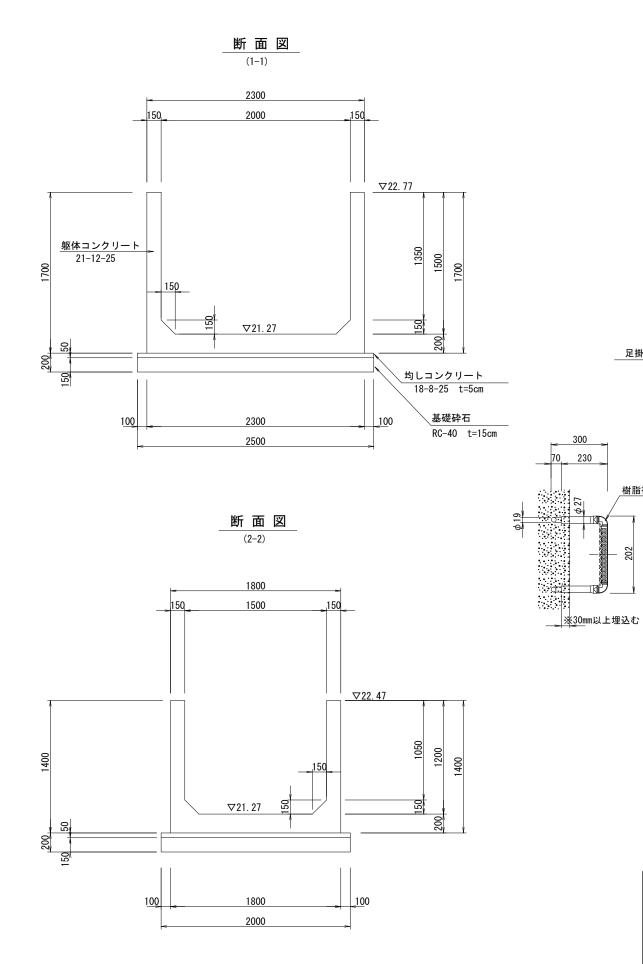

足掛金具設置図

樹脂被覆成形品

工事名

図面名

年月日

縮尺

契約区分

事務所名

令和6年度 和歌山平野農地防災事業 安楽川井支線C5号水路第1工区工事

移行部工構造図


図面番号


当 初


近畿農政局 和歌山平野農地防災事業所


# 移行部工配筋図

S=1:20

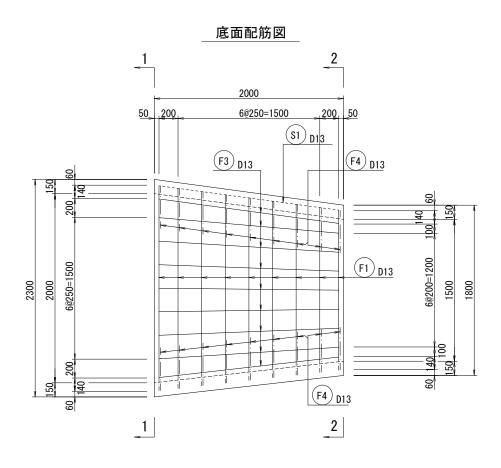


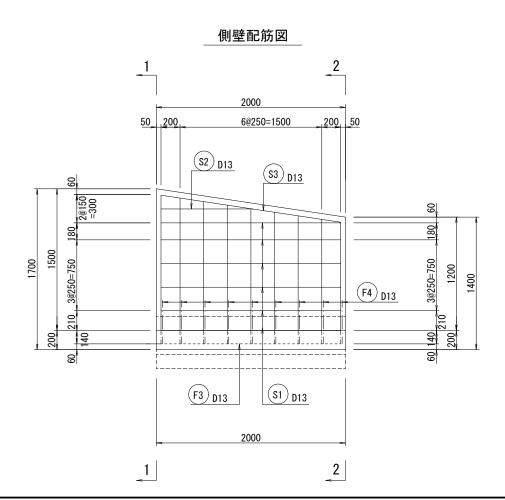

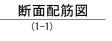

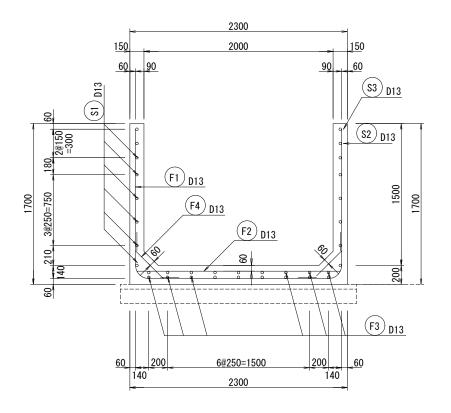


# 断面配筋図

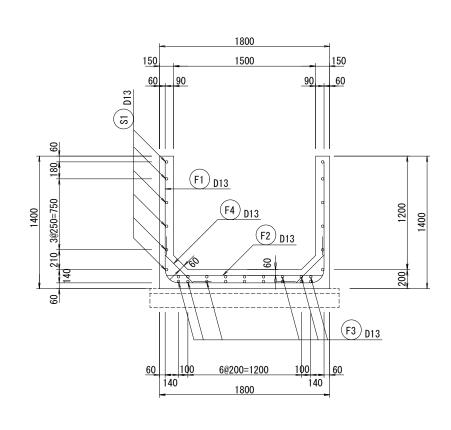


工事名	令和6年度 和歌山平野農地防災事業 安楽川井支線C5号水路第1工区工事		
図面名	移行部工配筋図		
年月日			
縮尺	S=1:20	図面番号	6
契約区分		当 初	
事務所名	近畿農政局 君	11歌山平野農	地防災事業所

## 1号桝工構造図


S=1:20

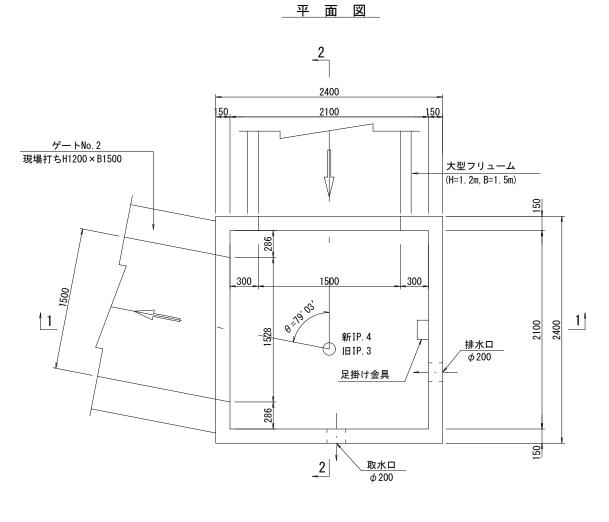


# <u>断面図</u>

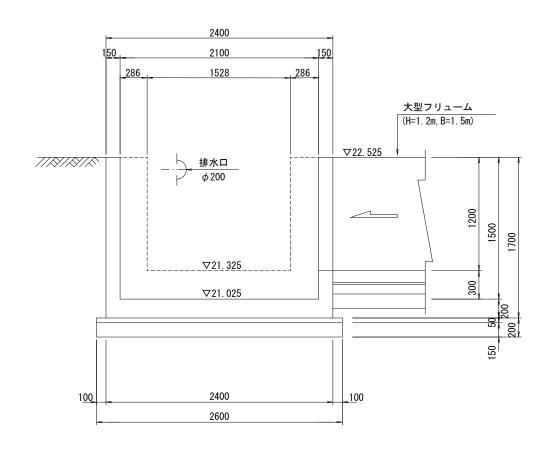

断面図(1-1)

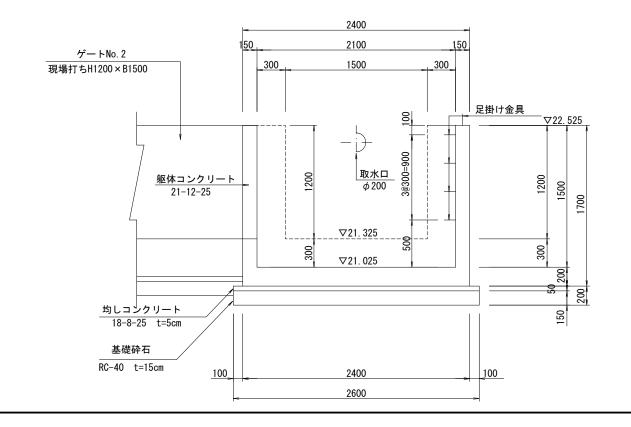


\_\_\_<u>足掛金具設置図\_\_\_</u> S=1:10

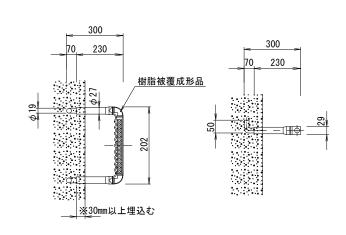



工事名	令和6年度 和歌山平野農地防災事業 安楽川井支線C5号水路第1工区工事		
図面名	1号桝工構造図		
年月日			
縮尺	図示	図面番号	7
契約区分		当 初	
事務所名	近畿農政局 和	11歌山平野農	地防災事業所


# 1号桝工配筋図


S=1:30

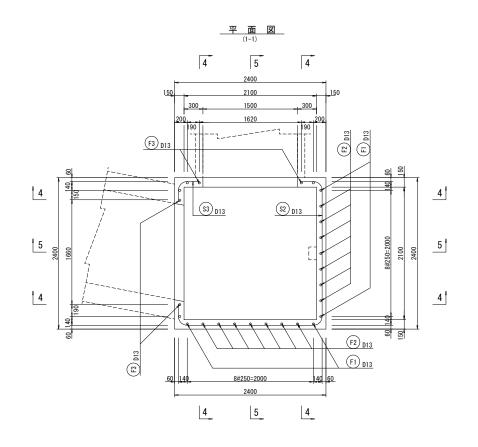

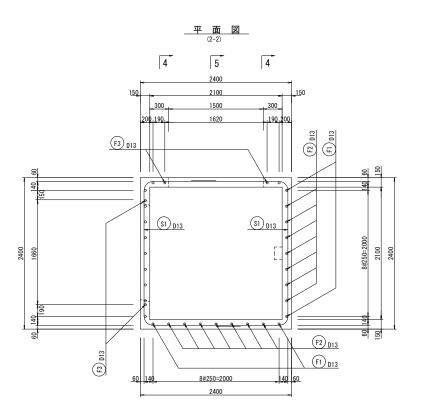


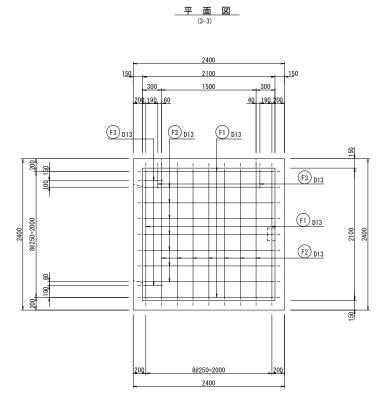


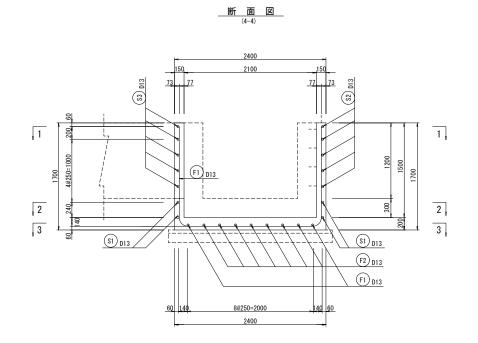


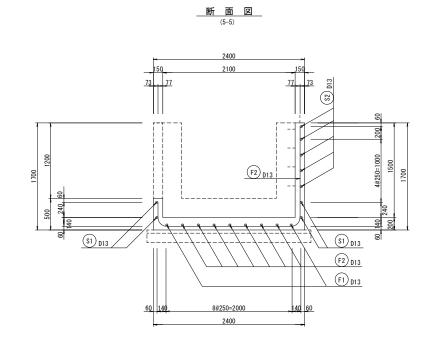



工事名	令和6年度 和歌山平野農地防災事業 安楽川井支線C5号水路第1工区工事		
図面名	1号桝工配筋図		
年月日			
縮尺	S=1:30	図面番号	8
契約区分	当初		
事務所名	近畿農政局 和	和歌山平野農	地防災事業所

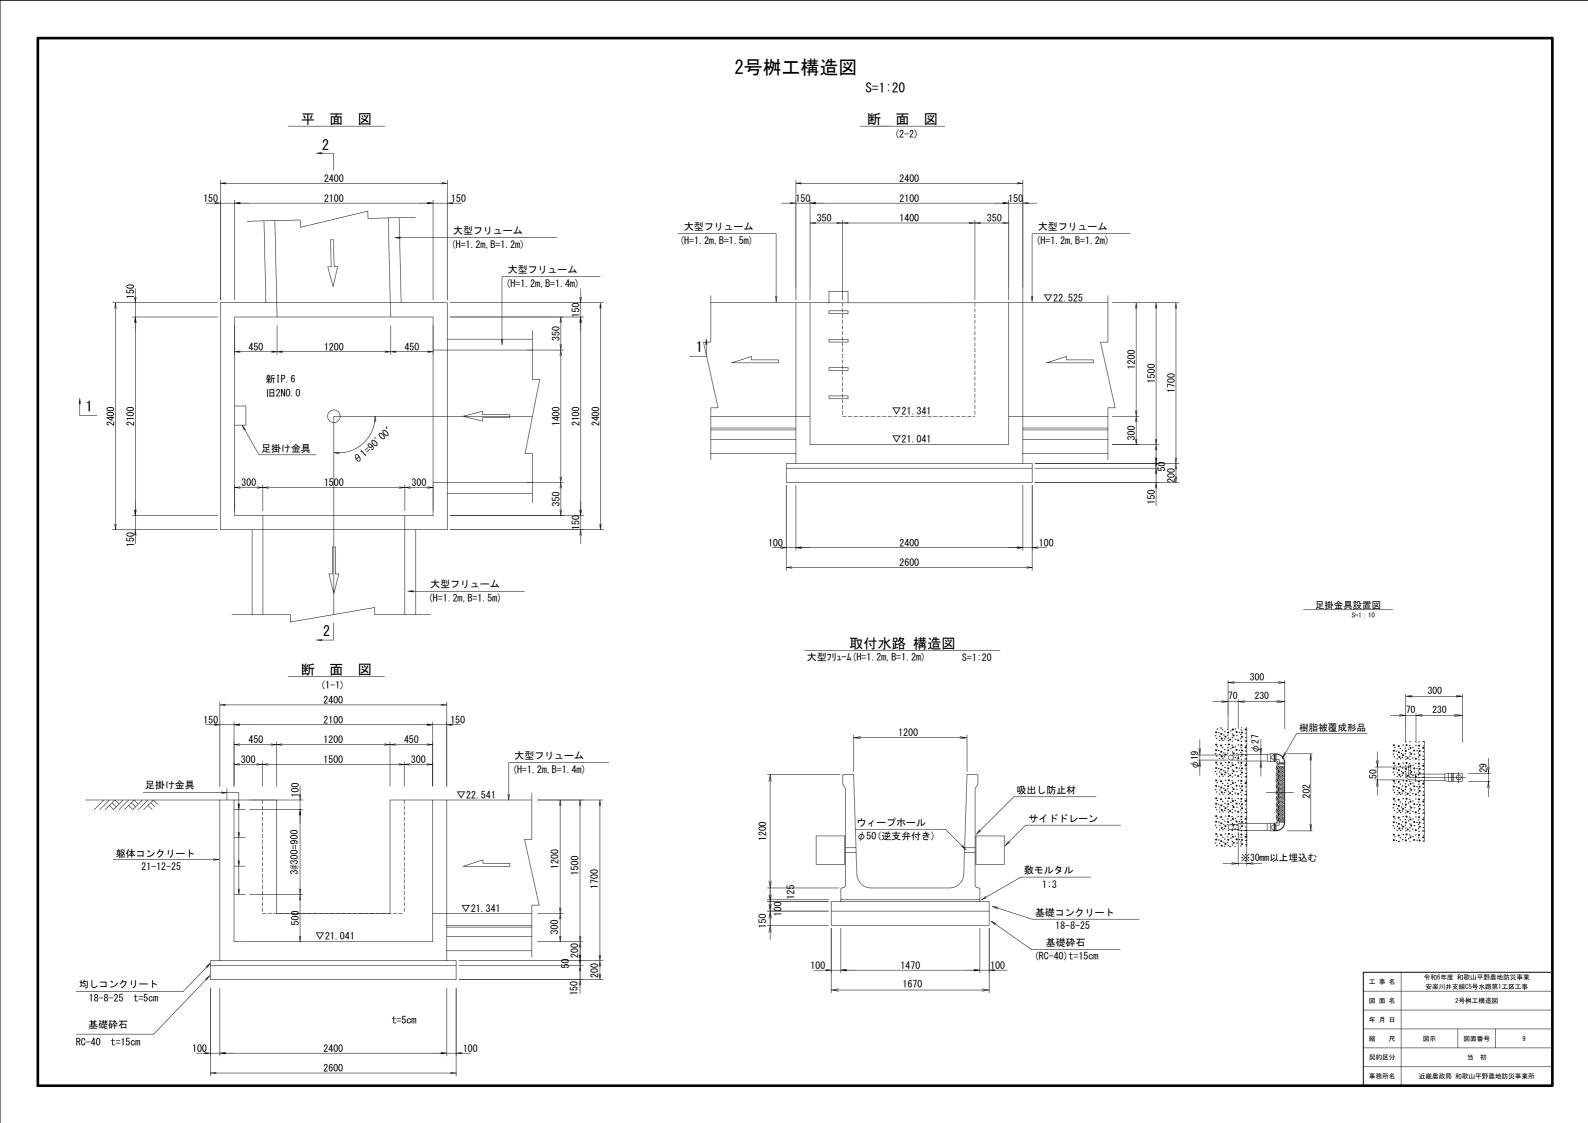


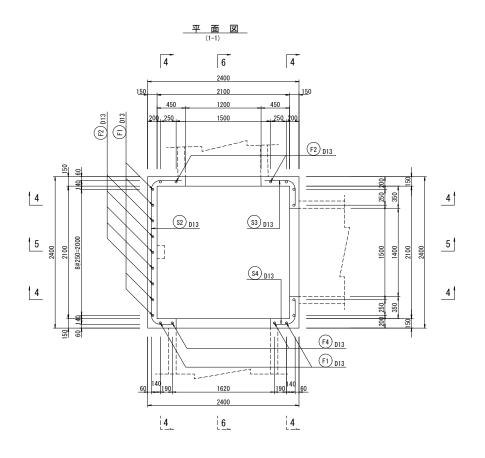


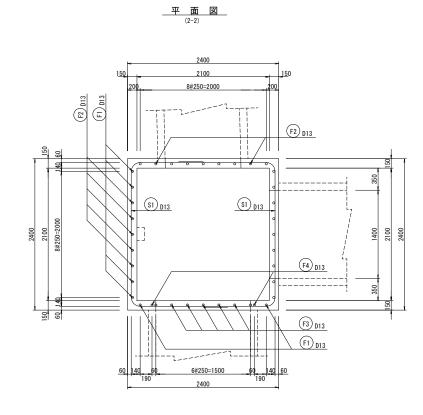

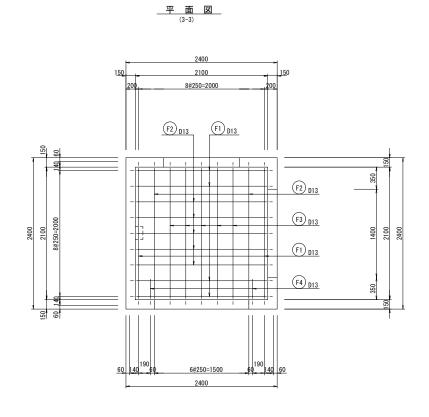

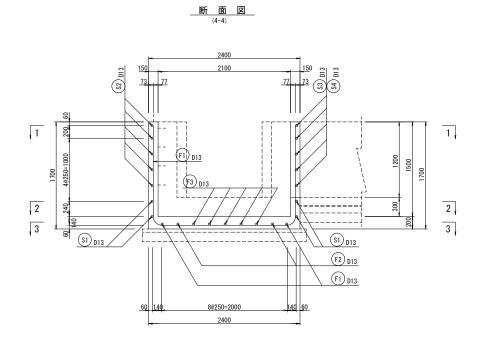

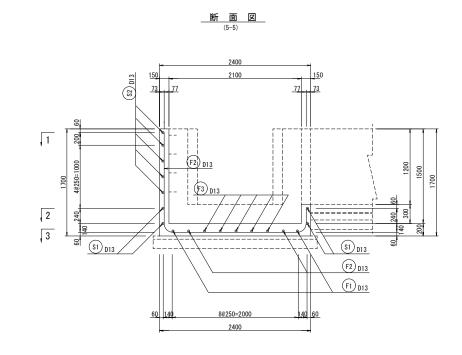


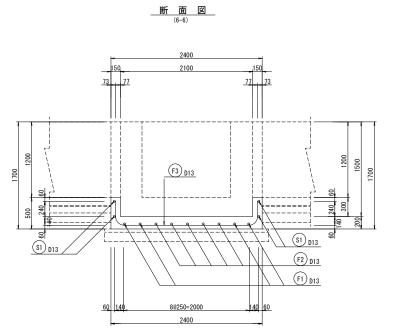



工事名	令和6年度 和歌山平野農地防災事業 安楽川井支線C5号水路第1工区工事		
図面名	2号桝工配筋図		
年月日			
縮尺	S=1:30	図面番号	10
契約区分		当 初	
事務所名	近畿農政局 和	和歌山平野農	地防災事業所


## ゲートNo.1構造図


S=1:30

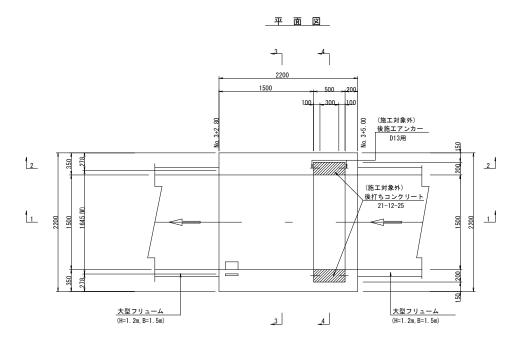

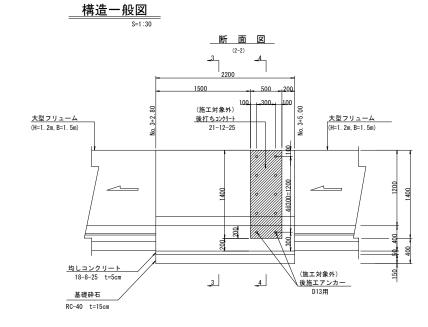


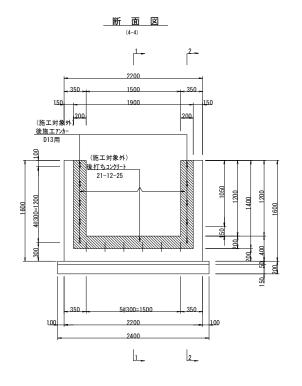


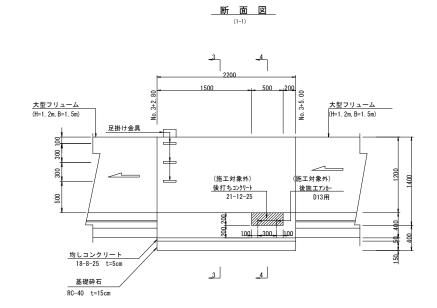


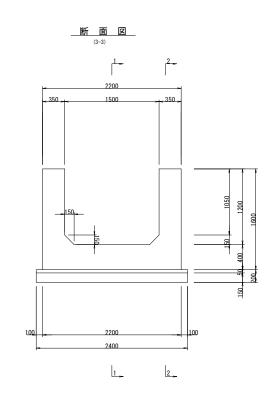


工事名	令和6年度 和歌山平野農地防災事業 安楽川井支線05号水路第1工区工事			
図面名	ゲートNo.1構造図			
年月日				
縮尺	S=1:30	S=1:30 図面番号 11		
契約区分	当初			
事務所名	近畿農政局 和歌山平野農地防災事業所			

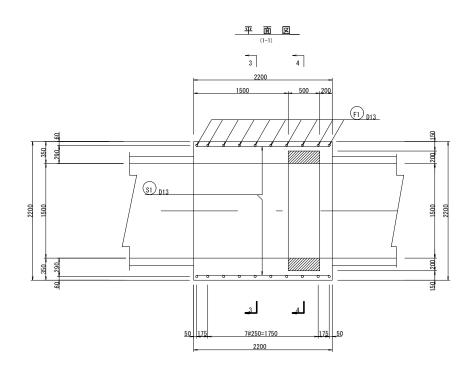

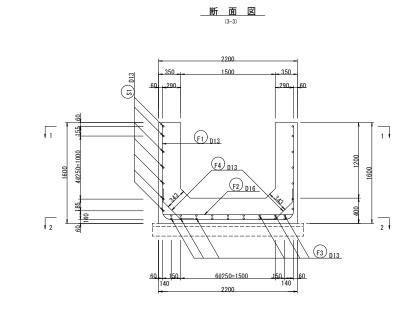

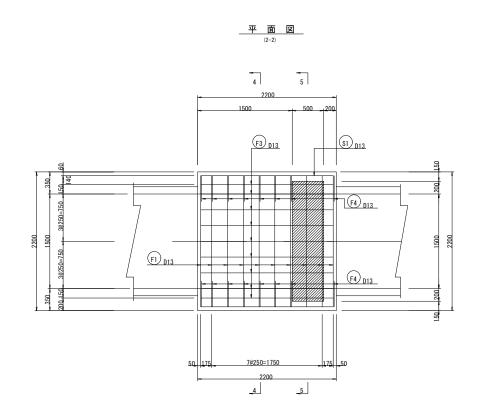


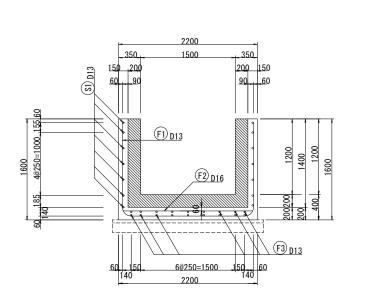


断面図


工事名	令和6年度 和歌山平野農地防災事業 安楽川井支線C5号水路第1工区工事		
図面名	ゲートNo.1 構造図(2/2)		
年月日			
縮尺	S=1 : 30	図面番号	12
契約区分	当初		
事務所名	近畿農政局 和歌山平野農地防災事業所		

\_平 面 図\_

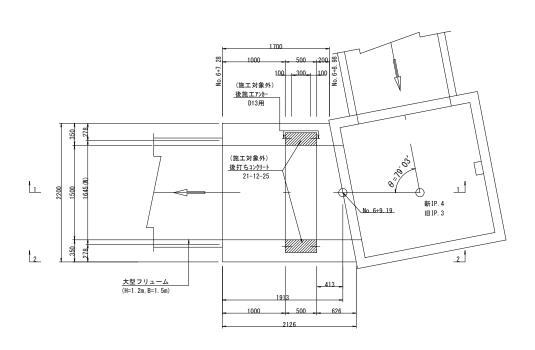


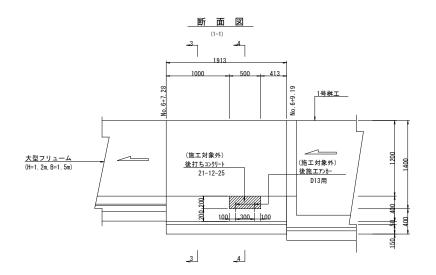


断面図 (施工対象外) 後打ちコンクリート 21-12-25 1号桝工 基礎砕石 RC-40 t=15cm \_3

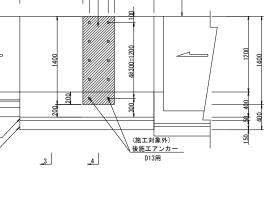


<u>断面図</u>

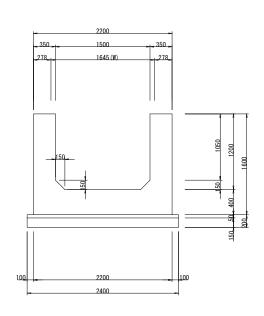



# 断面図

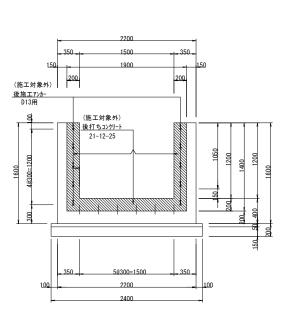


工事名	令和6年度 和歌山平野農地防災事業 安楽川井支線C5号水路第1工区工事		
図面名	ゲートNo. 2構造図		
年月日			
縮尺	S=1 : 30	図面番号	13
契約区分		当 初	
事務所名	近畿農政局 和	和歌山平野農	地防災事業所

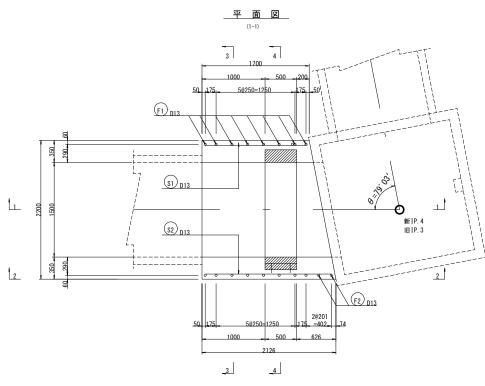


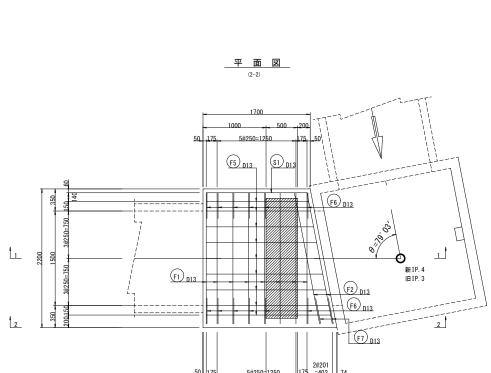


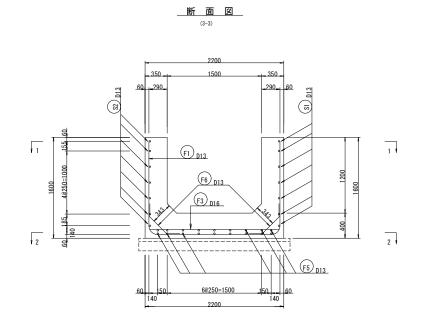


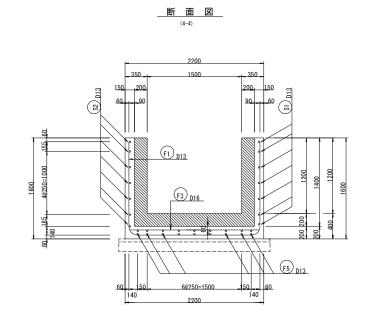



工事名		令和6年度 和歌山平野農地防災事業 安楽川井支線C5号水路第1工区工事				
図面名	ゲートNo. 2配筋図					
年月日						
縮尺	S=1 : 30	図面番号	14			
契約区分	当初					
事務所名	近畿農政局 和	和歌山平野農	地防災事業所			

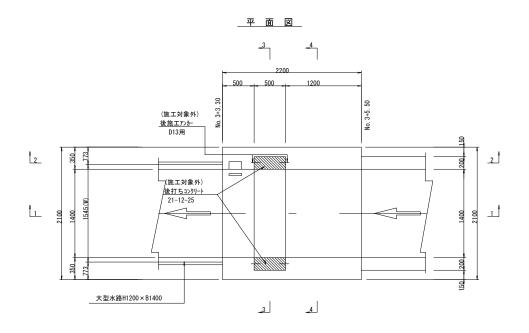

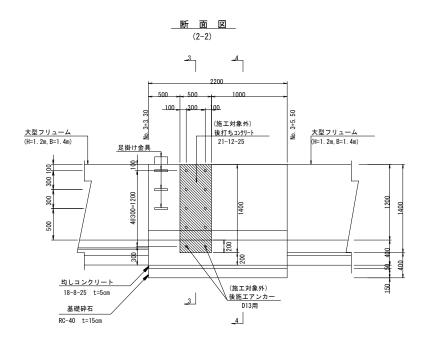

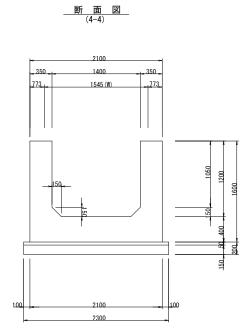


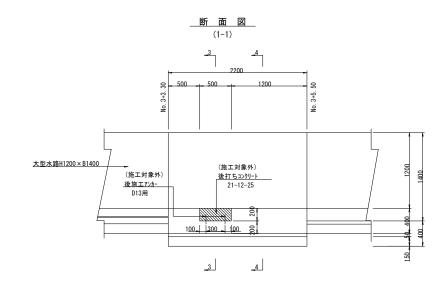


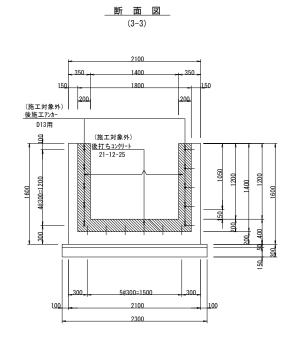


工事名	令和6年度 和歌山平野農地防災事業 安楽川井支線C5号水路第1工区工事					
図面名	ゲートNo. 3構造図					
年月日						
縮尺	S=1 : 30	図面番号	15			
契約区分 当 初						
事務所名 近畿農政局 和歌山平野農地防災事業所						

S=1:30

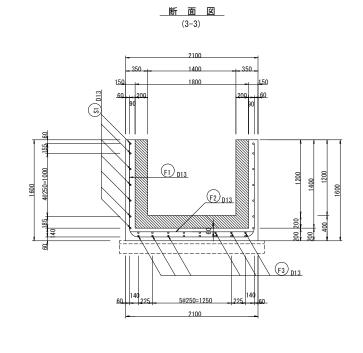


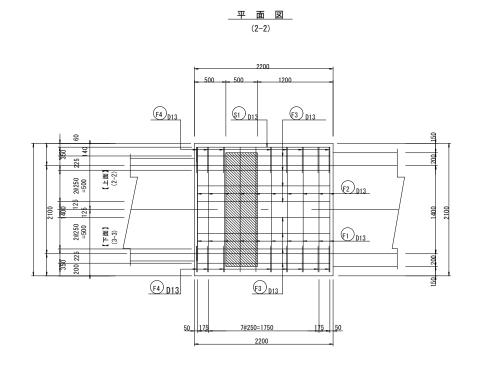

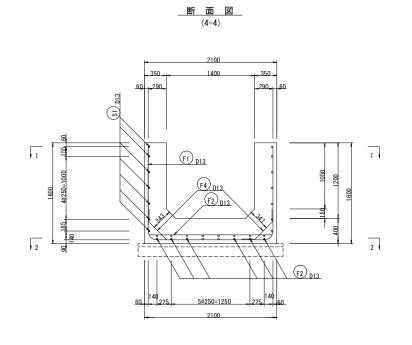

工事名		令和6年度 和歌山平野農地防災事業 安楽川井支線C5号水路第1工区工事				
図面名	ゲートNo. 3配筋図					
年月日						
縮尺	S=1 : 30	図面番号	16			
契約区分	当 初					
事務所名	近畿農政局 和	和歌山平野農	地防災事業所			

## 縞鋼板工・蓋板工、取水口・排水口 構造図

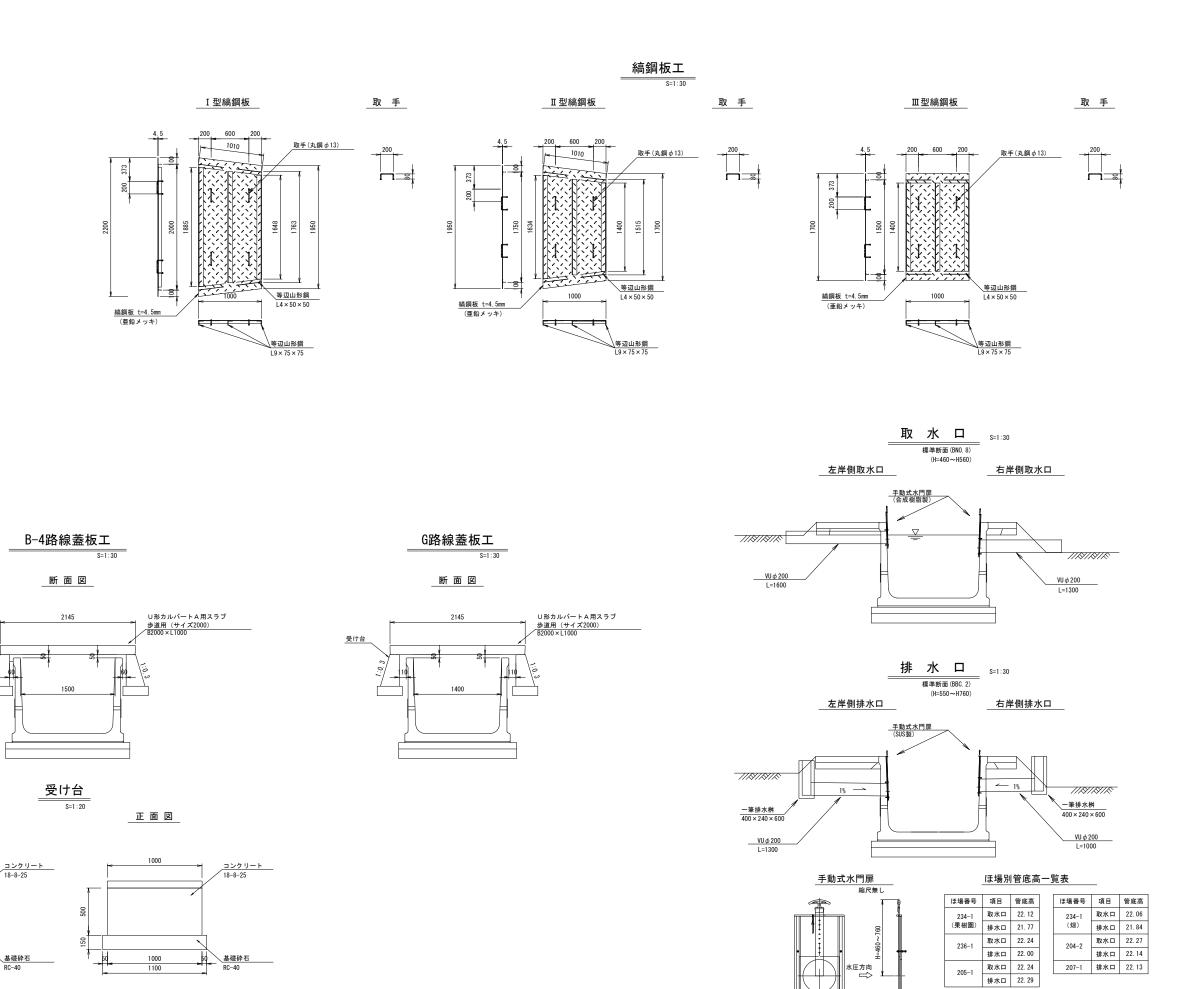

令和6年度 和歌山平野農地防災事業

安楽川井支線C5号水路第1工区工事

縞鋼板工・蓋板工・取水口・排水口構造図

図面番号

工事名

図面名

年月日


縮尺


契約区分

事務所名

図示

側面図

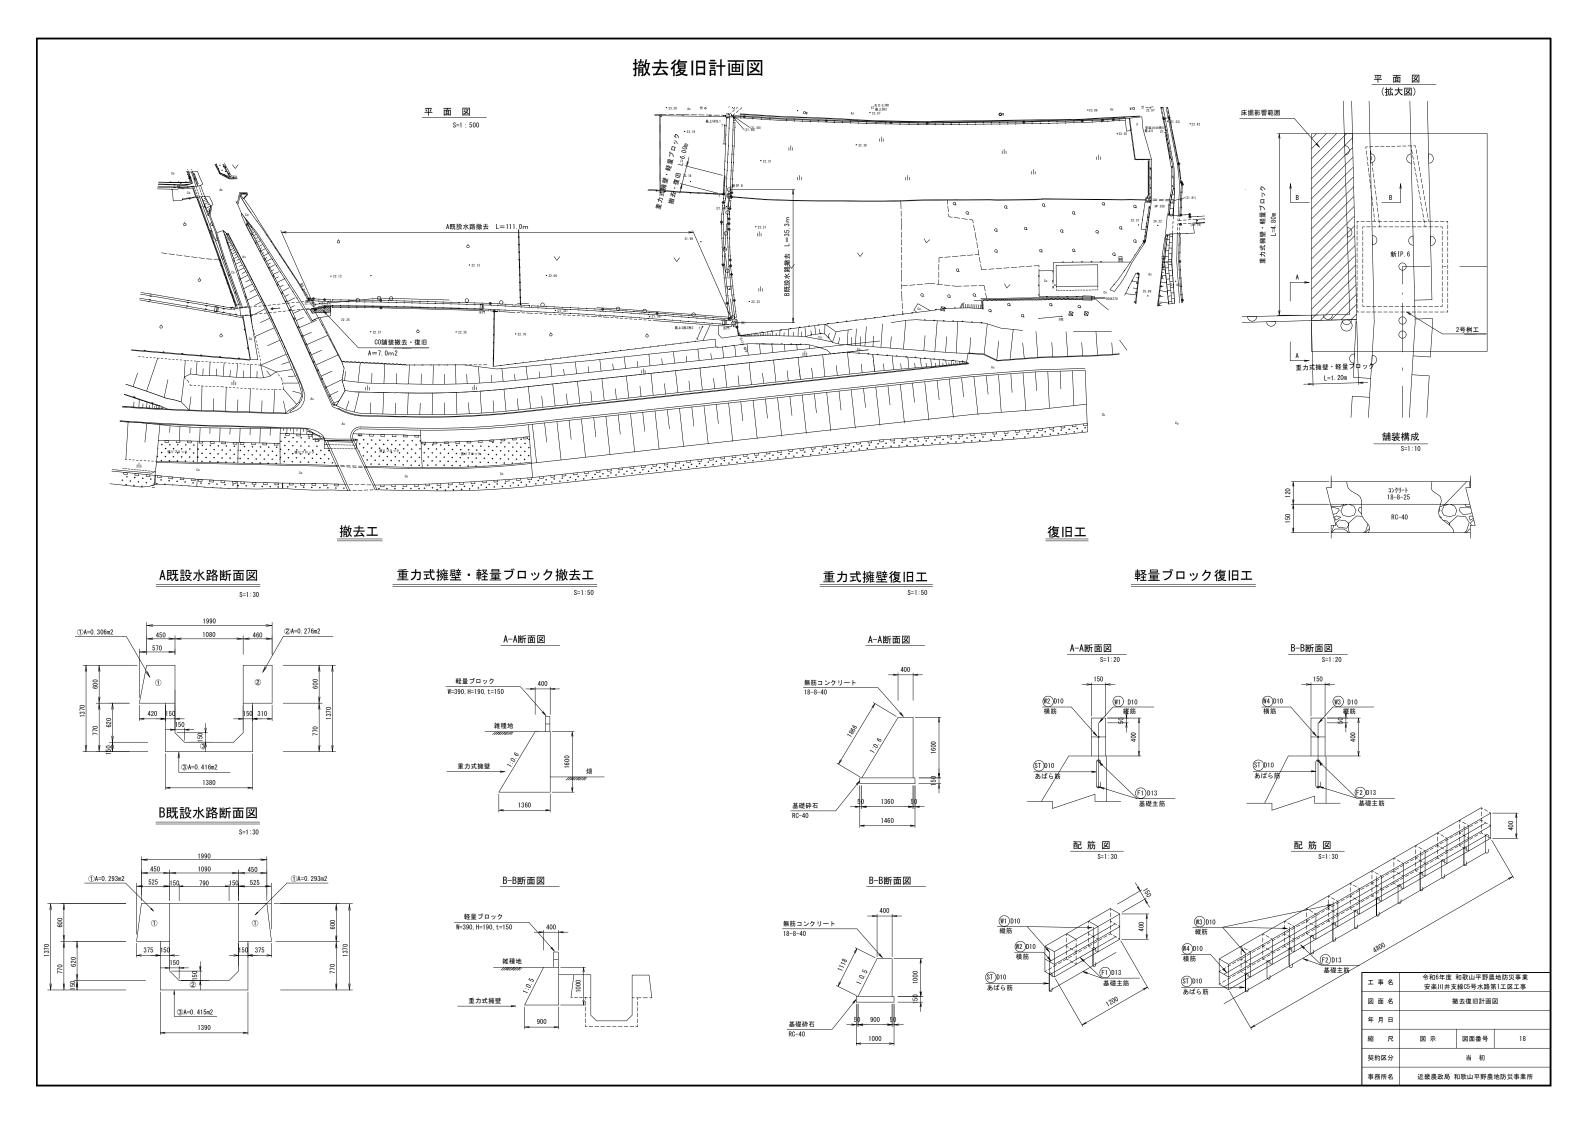


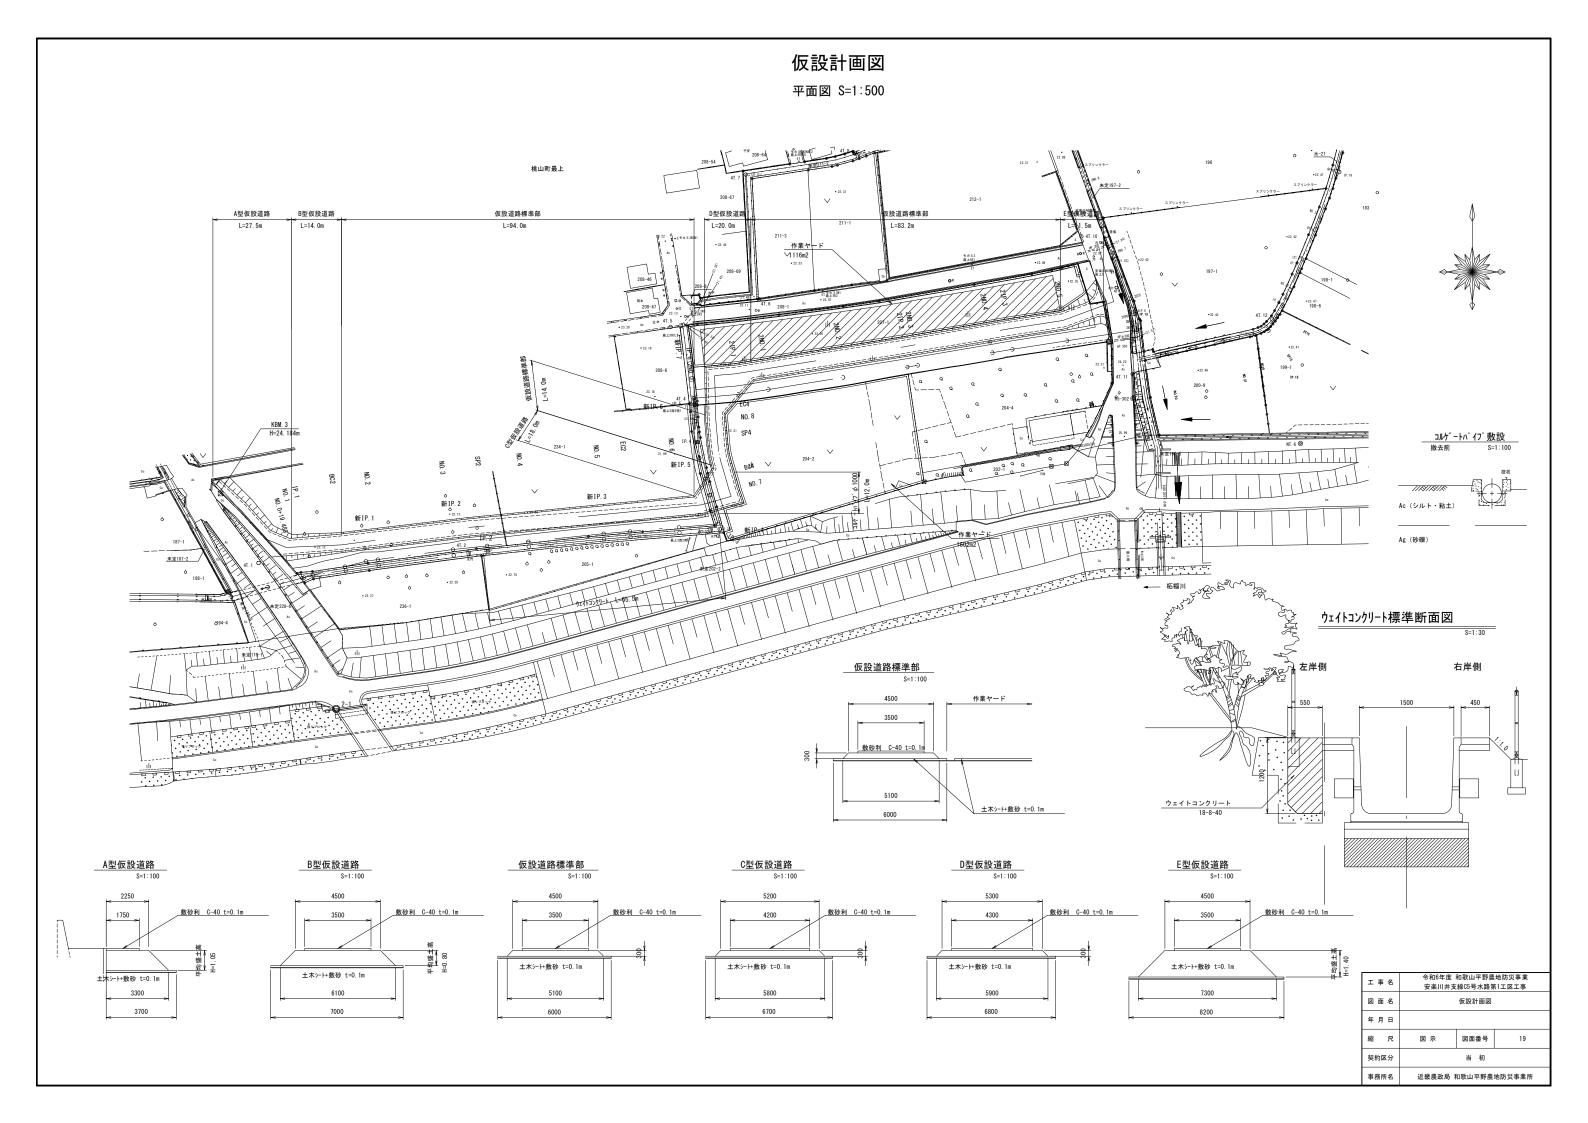


事業名	国営和歌山平野土地改良事業							
工事名	令和6年度和歌山平野農地防災事業 安楽川井支線C5号水路第1工区工事							
契約区分	当初図面枚数		11					
図面番号	図 面 の 名 称	枚 数	備考					
参考1	土工定規図	1						
参考2	土 工 図 (1/3) ~ (3/3)	3						
参考3	中心線移動図	1						
参考4	大型フリューム平面図配列図(1/2)~(2/2)	2						
参考5	桝工鉄筋加工図 (1/2) ~ (2/2)	2						
参考6	ゲートNo.1~3 鉄筋加工図	1						
参考7	用地買収·借地範囲図	1						
小 計		11						

# 土工定規図 S=1:50


B-4路線

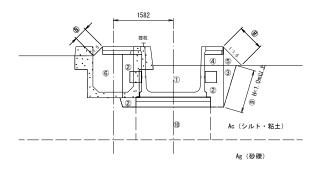

B-4路線

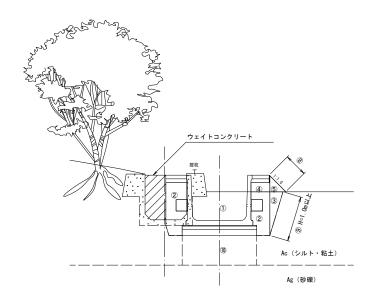


G路線

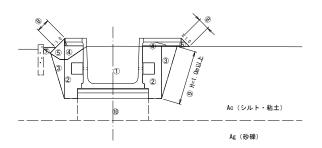

番号		色	
1		床掘	_
2	埋戻	(0.5)	
3		(B<1.0)	
4		(0.5)	
5	盛土	(B<1.0)	
6		(1.0≦B<2.5)	
7		敷外盛土	_
8	盛	_	
9		_	
10		地盤改良	


3	事名		令和6年度 和歌山平野農地防災事業 安楽川井支線C5号水路第1工区工事				
Ε	面名		土工定規図				
4	月日						
額	吊	S=1:50	図面番号	参考1			
5	契約区分		当 初				
ą	務所名	近畿農政局 和	和歌山平野農	地防災事業所			

#### 土工図(1/3) S=1:100

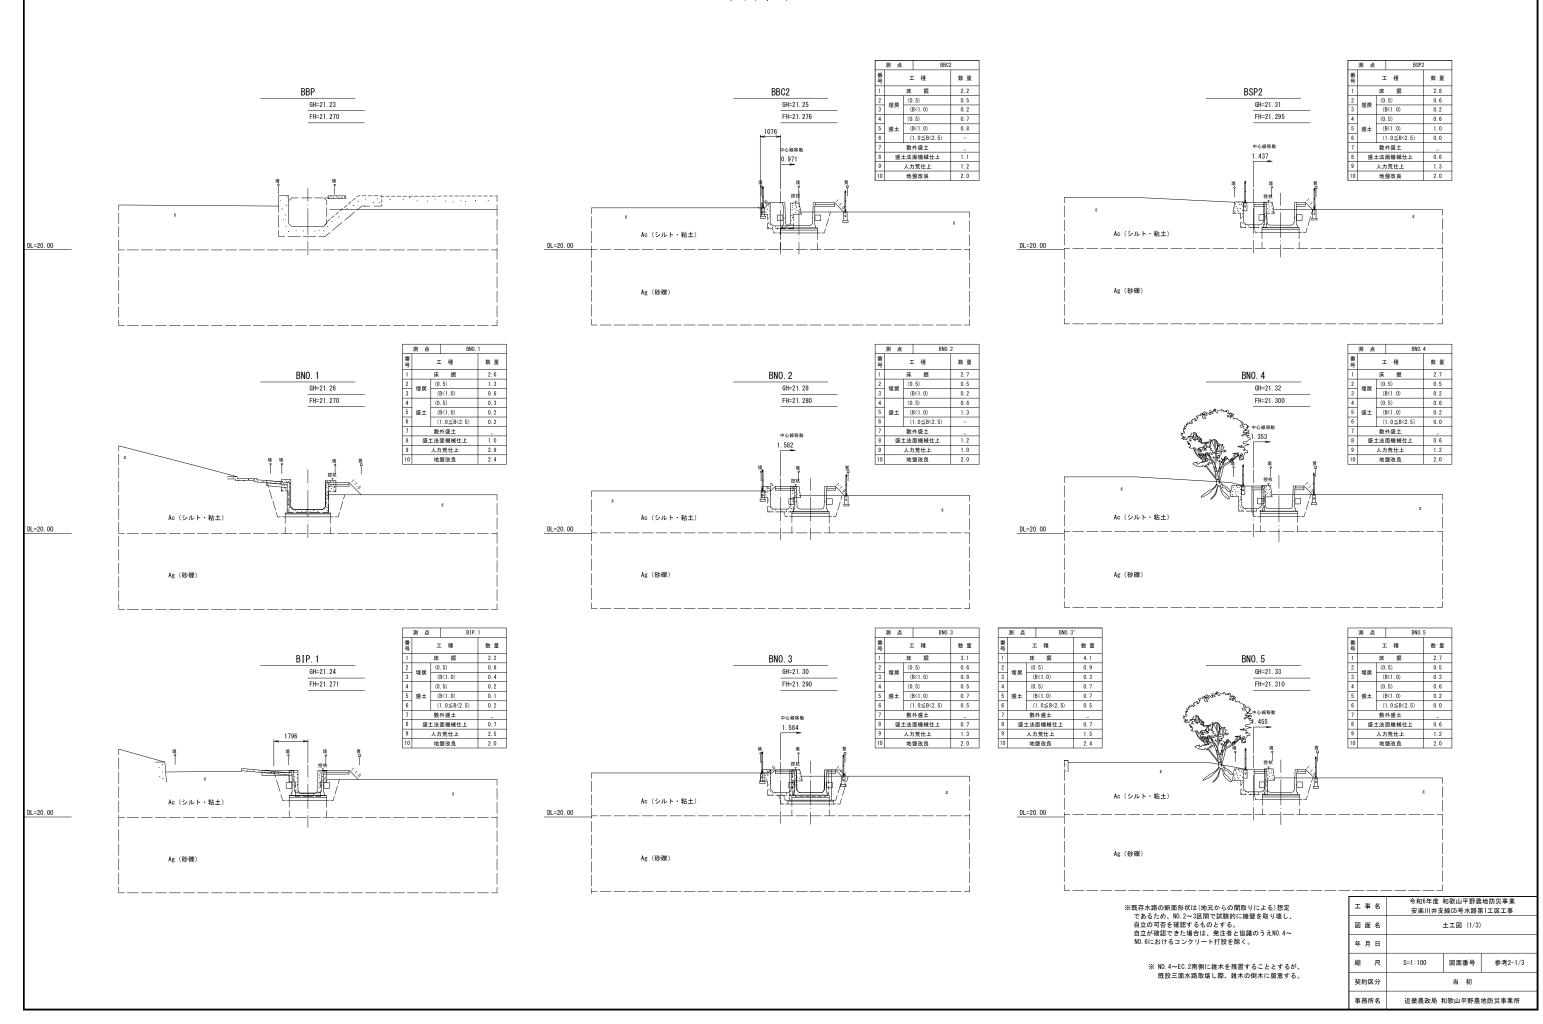


#### 土工図(2/3) S=1:100 工 種 2. 3 1. 5 0. 5 BEC2 BNO. 7 BNO. 8 GH=21.35 埋戻 (0.5) (B<1.0) GH=21. 40 GH=21.43 FH=21. 313 FH=21. 329 FH=21. 339 1. 2 0. 2 0. 0 盛土 (B<1.0) (1.0≦B<2.5) 敷外盛土 盛土法面機械仕上 B 盛土 (B<1.0) 0.2 (1.0≦B<2.5) 0.0 (1.0≦B<2.5) 0.1 7 敷外盛土 \_ \_ 8 盛土法面機械仕上 0.9 7 敷外盛土 \_ 8 盛土法面機械仕上 0.6 1.0 9 人力荒仕上 2.7 10 地盤改良 2.0 人力荒仕上 人力荒仕上 1.2 地盤改良 2.0 Ac (シルト・粘土) Ac (シルト・粘土) Ac (シルト・粘土) DL=20.00 DL=20.00 DL=20. 00 Ag (砂礫) Ag (砂礫) Ag (砂礫) 測 点 BNO.6 測 点 BNO. 6' 測点 工 種 数量 工 種 数量 工 種 BNO. 6 床 掘 BBC4 BEC4 埋戻 (0.5) (B<1.0) (0.5) 型 理戻 (0.5) (B<1.0) GH=21.41 GH=21. 42 FH=21. 331 FH=21. 341 FH=21.320 4 (0.5) 5 盛主 (B<1.0) 6 (1.0≦B<2.5) 6 盛土 (B<1.0) 0.2 (1.0≦B<2.5) 0.0 ※土坪は1号桝工にて計上 中心線移動 7 敷外盛土 \_\_ 8 盛土法面機械仕上 0.7 7 敷外盛土 \_ 8 盛土法面機械仕上 1.0 0. 211 人力荒仕上 地盤改良 人力荒仕上 地盤改良 人力荒仕上 地盤改良 Ac (シルト・粘土) Ac (シルト・粘土) Ac (シルト・粘土) DL=20.00 DL=20.00 DL=20. 00 Ag (砂礫) Ag (砂礫) Ag (砂礫) 測点 工 種 数量 BIP. 3 BSP4 2NO. 0 GH=21.37 GH=21.41 GH=21, 43 FH=21. 336 FH=21. 342 ※土坪は1号桝工にて計上 (1.0≦B<2.5) 中心線移動 7 敷外盛士 \_\_ 8 盛土法面機械仕上 0.9 9 人力荒仕上 2.7 0.189 地盤改良 Ac (シルト・粘土) Ac (シルト・粘土) Ac (シルト・粘土) DL=20.00 DL=20.00 DL=20. 00 Ag (砂礫) Ag (砂礫) Ag (砂礫) 令和6年度 和歌山平野農地防災事業 安楽川井支線C5号水路第1工区工事 工事名 図面名 土工図 (2/3) 年月日 縮尺 S=1:100 図面番号 参考2-2/3 契約区分 当 初 事務所名 近畿農政局 和歌山平野農地防災事業所


### 土工図(3/3) S=1:100

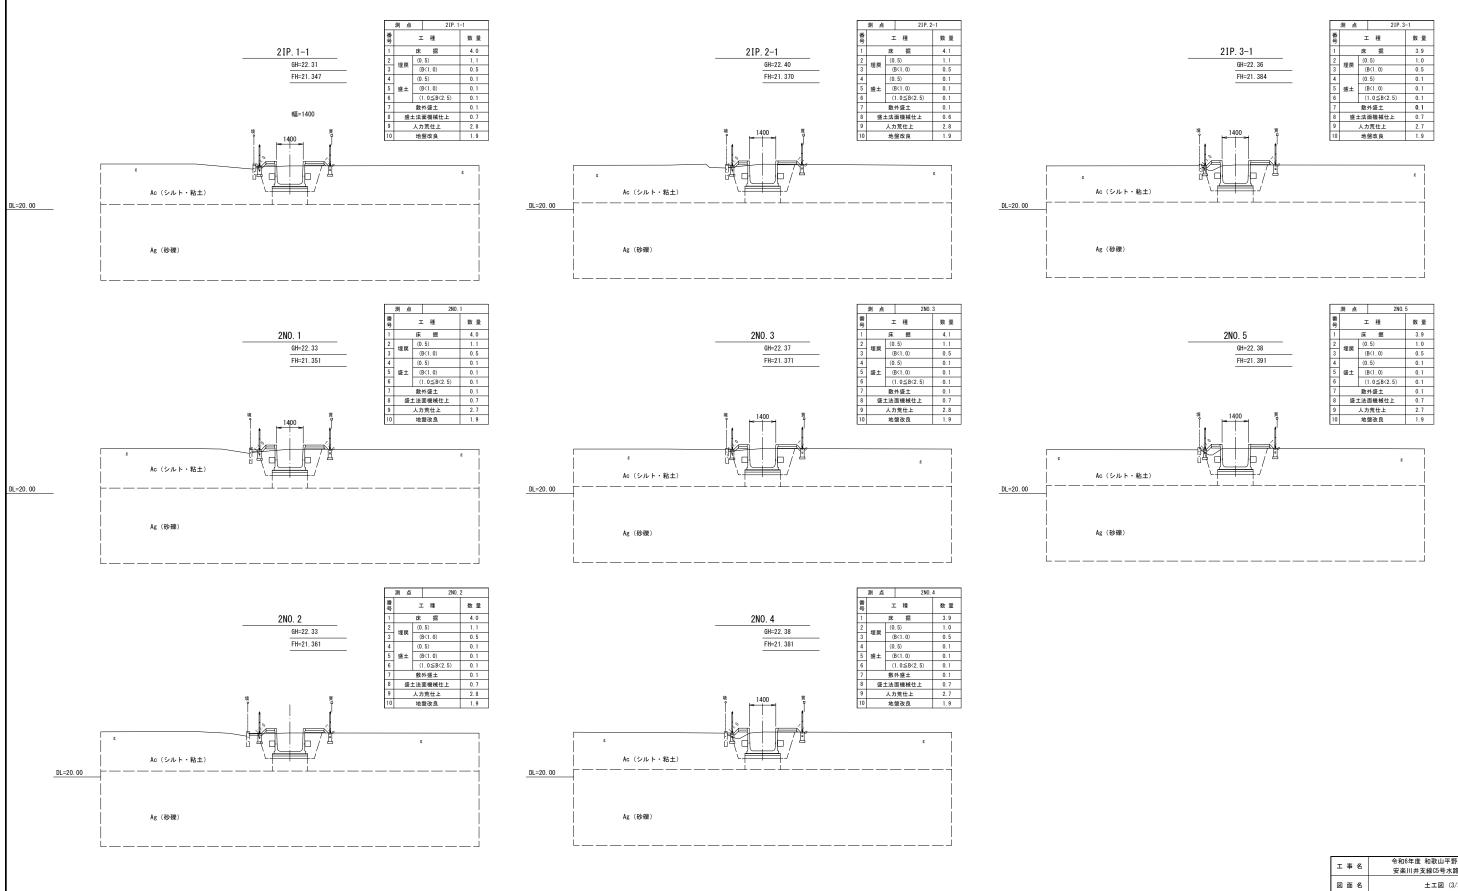

工事名	令和6年度 和歌山平野農地防災事業 安楽川井支線C5号水路第1工区工事			
図面名	土工図 (3/3)			
年月日				
縮尺	S=1:100	図面番号	参考2-3/3	
契約区分		当 初		
事務所名	近樂農政局	印勁山亚縣農	<b>地防災事業所</b>	

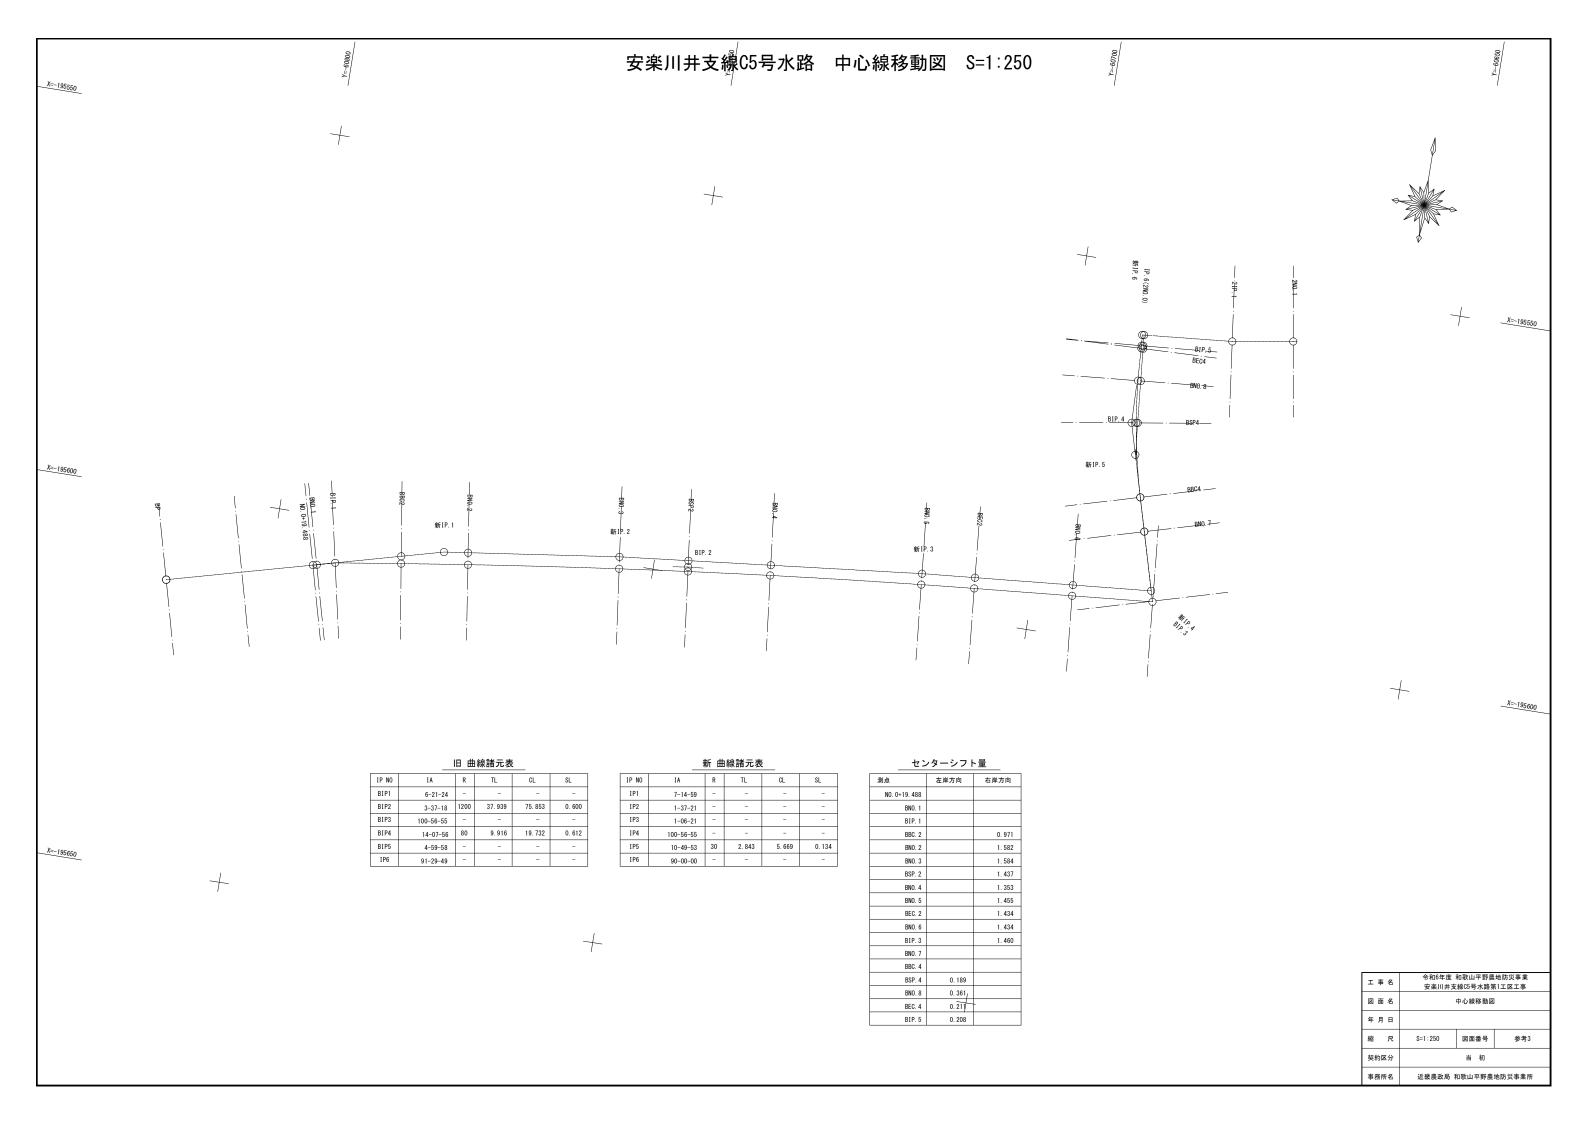

#### 大型フリューム 平面図配列図(1/2)

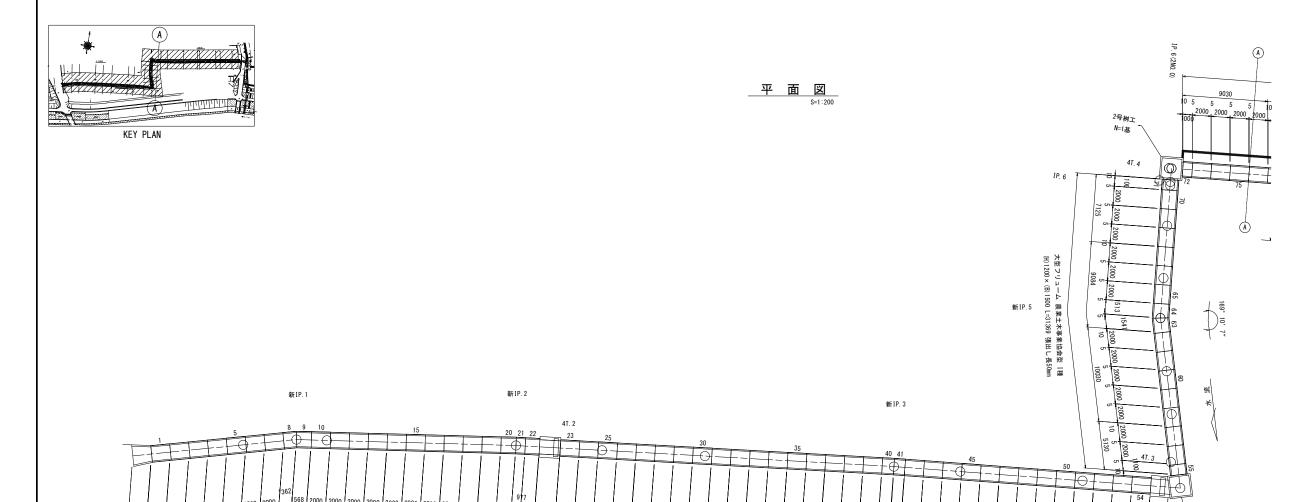


大型フリューム 農業土木事業協会型 [種

(H) 1200×(B) 1500 L=41136 張出し長50mm

172° 45′ 1″

移行部工 L=2000



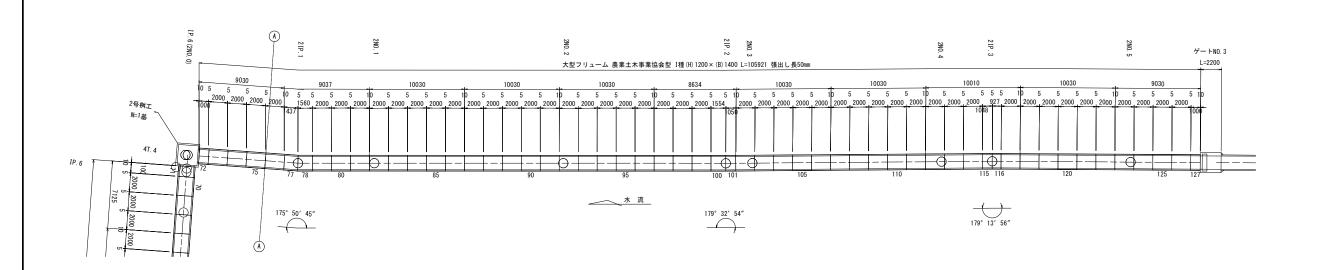


水流

大型フリューム 農業土木事業協会型 I種 (H)1200×(B)1500 L=62604 張出し長50mm

ゲートNO. 2 L=1913

工事名		和歌山平野農 線C5号水路第	
図面名	大型フリュ	ーム 平面図	記列図 (1/2)
年月日			
縮尺	S=1:200	図面番号	参考4-1/2
契約区分		当 初	
事務所名	近畿農政局 和	和歌山平野農	地防災事業所

## 大型フリューム 平面図配列図(2/2)

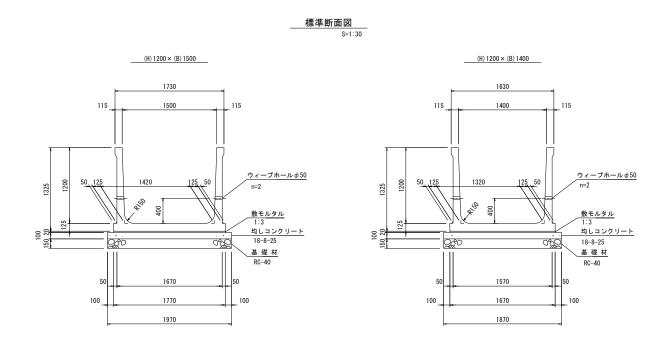


	サイズ										
製品番号	Н	×	у 1 <i>2</i> В	×	L	規 格	数量		参考質量	È	摘要
+#I⊃!! = '						ィープホールφ50)					
【型フリューエ	2 辰未工	<b>小争</b> :	未励云空 .	性 5		- フホールφ50)		_			
	1200	×	1500	×	2000	標準	60	本	2300	kg	
22				×	1500	調整用	1	本	1730	kg	
55, 71				×	1100	調整用	2	本	1270	kg	
8				×	1418 1306	斜 角	1	本	1570	kg	
9				×	1624 1512	斜 角	1	本	1800	kg	
20				×	1597 1571	斜 角	1	本	1820	kg	
21				×	990 964	斜 角	1	本	1120	kg	
40				×	1251 1233	斜 角	1	本	1430	kg	
41				×	1166 1148	斜 角	1	本	1330	kg	
63				×	1625 1457	斜 角	1	本	1770	kg	
64				×	1597 1429	斜 角	1	本	1740	kg	
	1200	×	1400	×	2000	標準	48	本	2240	kg	
72, 127				×	1000	調整用	2	本	1120	kg	
77				×	1407 1467	斜 角	1	本	1610	kg	
78				×	1530 1590	斜 角	1	本	1750	kg	
100				×	1551 1557	斜 角	1	本	1740	kg	
101				×	1047 1053	斜 角	1	本	1180	kg	
115				×	1054 1042	斜 角	1	本	1170	kg	
116				×	933 921	斜 角	1	本	1040	kg	
						合	計 127	本			


#### 材料表(基礎)


名 称	規格	数 量
敷モルタル	1:3	8. 321 m3
均しコンクリート		46.423 m3
均しコン型枠		48.21 m2
基礎材	t=0.15m	464. 24 m2


工事名		令和6年度 和歌山平野農地防災事業 安楽川井支線C5号水路第1工区工事				
図面名	大型フリューム 平面図配列図(2/2)					
年月日						
縮尺	図示	図面番号	参考4-2/2			
契約区分		当初				
事務所名	近畿農政局 和	和歌山平野農	地防災事業所			

### 1号桝工鉄筋加工図

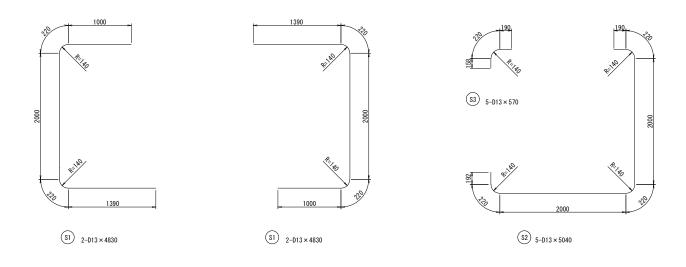


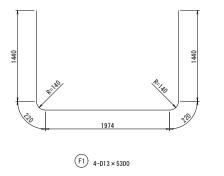

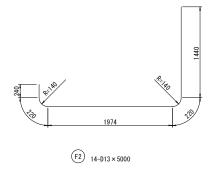

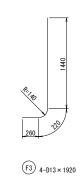

#### 移行部工鉄筋加工図

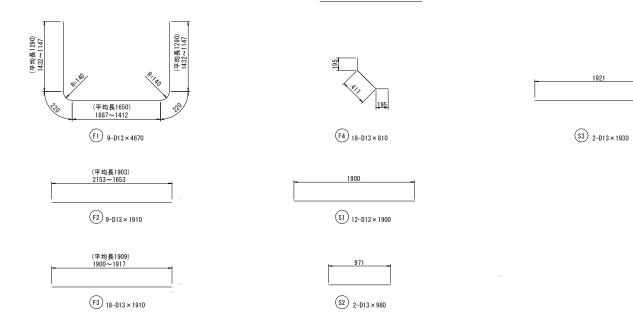

跌 筋 重	量 表	(1号桝工	)				1基当り
記号	径	長 さ (mm)	本数(本)	単位重量 (kg/m)	一本当り重量 (kg)	重 量 (kg)	摘要
S1	D13	4, 830	4	0. 995	4. 806	19. 224	
S2	D13	5, 040	5	0. 995	5. 015	25. 075	Ĺ
\$3	D13	570	5	0. 995	0. 567	2. 835	
F1	D13	5, 300	4	0. 995	5. 274	21. 096	
F2	D13	5, 000	14	0. 995	4. 975	69. 650	Ĺ
F3	D13	1, 920	4	0. 995	1. 910	7. 640	J
					숨 計	145. 520	
					D13	145. 520	Kg


鉄 筋 重 量 表 (移行部工) 1箇所当り							
記号	径	長 さ (mm)	本 数 (本)	単位重量 (kg/m)	一本当り重量 (kg)	重 量 (kg)	摘要
F1	D13	4, 670	9	0. 995	4. 647	41.823	
F2	D13	1, 910	9	0. 995	1. 900	17. 100	
F3	D13	1, 910	18	0. 995	1. 900	34. 200	_
F4	D13	810	18	0. 995	0. 806	14. 508	
S1	D13	1, 900	12	0. 995	1. 891	22. 692	_
S2	D13	980	2	0. 995	0. 975	1. 950	_
S3	D13	1, 930	2	0.995	1. 930	3. 840	_
					숨 計	136. 113	
					D13	136. 113	kg

工事名	令和6年度 和歌山平野農地防災事業 安楽川井支線C5号水路第1工区工事					
図面名	桝工鉄筋加工図(1/2)					
年月日						
縮尺	S=1 : 30	図面番号	参考5-1/2			
契約区分	当初					
事務所名	近畿農政局 和	和歌山平野農	地防災事業所			


# <u>桝工鉄筋加工図(2/2)</u> (2号桝工 鉄筋加工図)


S=1:30


#### 鉄筋加工図

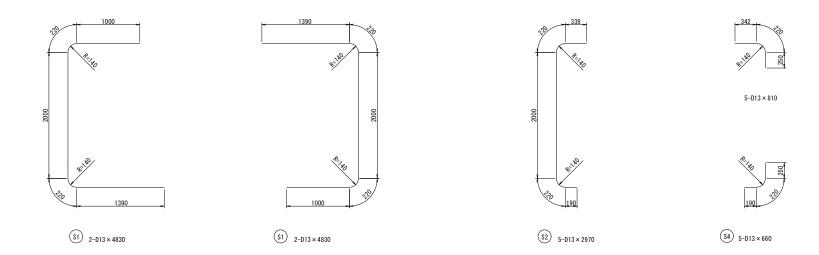




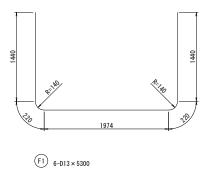

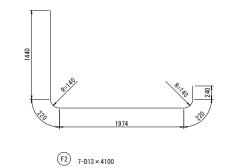

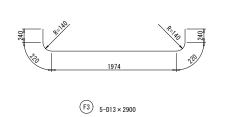

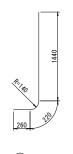

()		
(F4)	2-D13×	1920


工事名	令和6年度 和歌山平野農地防災事業 安楽川井支線C5号水路第1工区工事					
図面名	桝工	鉄筋加工図(	2/2)			
年月日						
縮尺	S=1:30	図面番号	参考5-2/2			
契約区分	当 初					
事務所名 近畿農政局 和歌山平野農地防災事業所						

### ゲートNo.1~3 鉄筋加工図

S=1:30


S1 14-D13 × 2100

#### ゲートNo.1鉄筋加工図

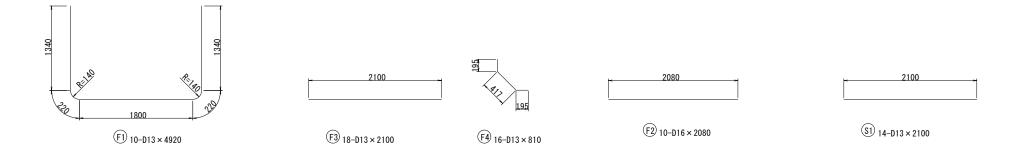

#### 鉄 筋 重 量 表 (ゲートNo.1) 一本当り重量 (kg) 長 さ 本 数 単位重量 (mm) (本) (kg/m) 4, 920 48. 950 D16 10 32. 450 2, 080 3. 245 1.560 2, 100 18 0. 995 2. 090 37. 620 0. 806 0. 995 F4 D13 810 16 12.896 2, 100 14 2.090 29. 260 128. 726 Kg D13 D16 32. 450 Kg

#### ゲートNo. 2鉄筋加工図

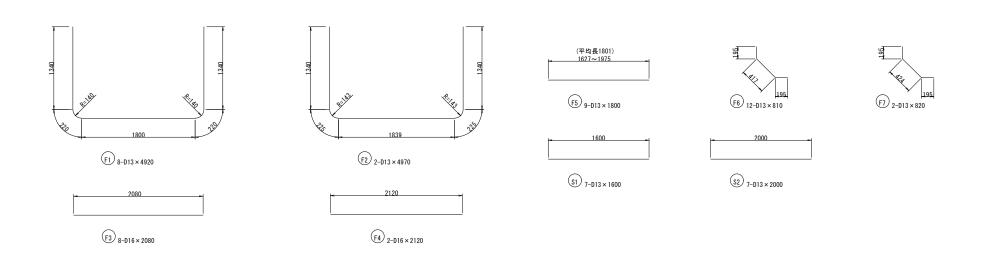

#### 鉄 筋 重 量 表 (ゲートNo.2) 4, 920 D13 4, 970 0.995 4. 945 9. 890 2, 080 8 3. 245 F4 2, 120 6. 614 D16 1.560 3. 307 2 F5 D13 1, 800 0.995 1. 791 16. 119 D13 810 12 0.995 0.806 9.672 F7 D13 820 2 0. 995 0.816 1. 632

0.995

0. 995

1. 592

1.990

合計

D13

D16

11. 144

13. 930

101. 547 Kg 32. 574 Kg

134. 121

S1

S2


D13

D13

1,600

2,000

#### ゲートNo.3鉄筋加工図

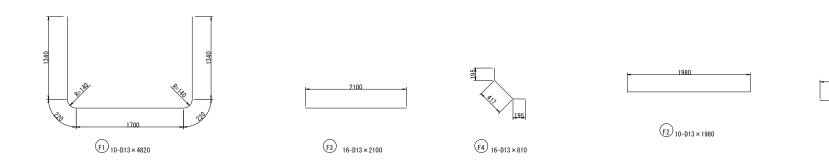

鉄筋重	量表	(ゲートN	o. 3)				1基当り
記号	径	長 (mm)	本 数 (本)	単位重量 (kg/m)	一本当り重量 (kg)	重 量 (kg)	摘要
F1	D13	4, 820	10	0. 995	4. 796	47. 960	
F2	D13	1, 980	10	0. 995	1.970	19. 700	_
F3	D13	2, 100	16	0. 995	2.090	33. 440	_
F4	D13	810	16	0. 995	0.806	12. 896	
S1	D13	2, 100	14	0. 995	2. 092	29. 260	
					合計	143. 256	
					D13	143. 256	Kg

工事名	令和6年度 和歌山平野農地防災事業 安楽川井支線C5号水路第1工区工事				
図面名	ゲートNo.1~3 鉄筋加工図				
年月日					
縮尺	S=1:30 図面番号 参考6				
契約区分	当 初				
事務所名	近畿農政局 和歌山平野農地防災事業所				

