


工 声 夕	令和7年度 和歌山平野農地防災事業								
工事名 	関戸支線水路ゲート製作据付工事	戸支線水路ゲート製作据付工事							
契約区分	当初	図面枚数	11						
図面番号	図 面 名 称	枚 数	備考						
1	全体位置図	1							
2	宮井本線・分流ゲートー般平面図	1							
3	宮井本線ゲート一般図	1							
4	宮井分流ゲート一般図	1							
5	宮井本線・分流ゲート全体配管配線図	1							
6	宮井本線ゲート配線配管図	1							
7	宮井分流ゲート配線配管図	1							
8	宮井本線・分流ゲート機側操作盤外形図	1							
9	宮井本線・分流ゲート単線結線図	1							
10	機側操作盤基礎構造図	1							
11	パネル詳細図	1							

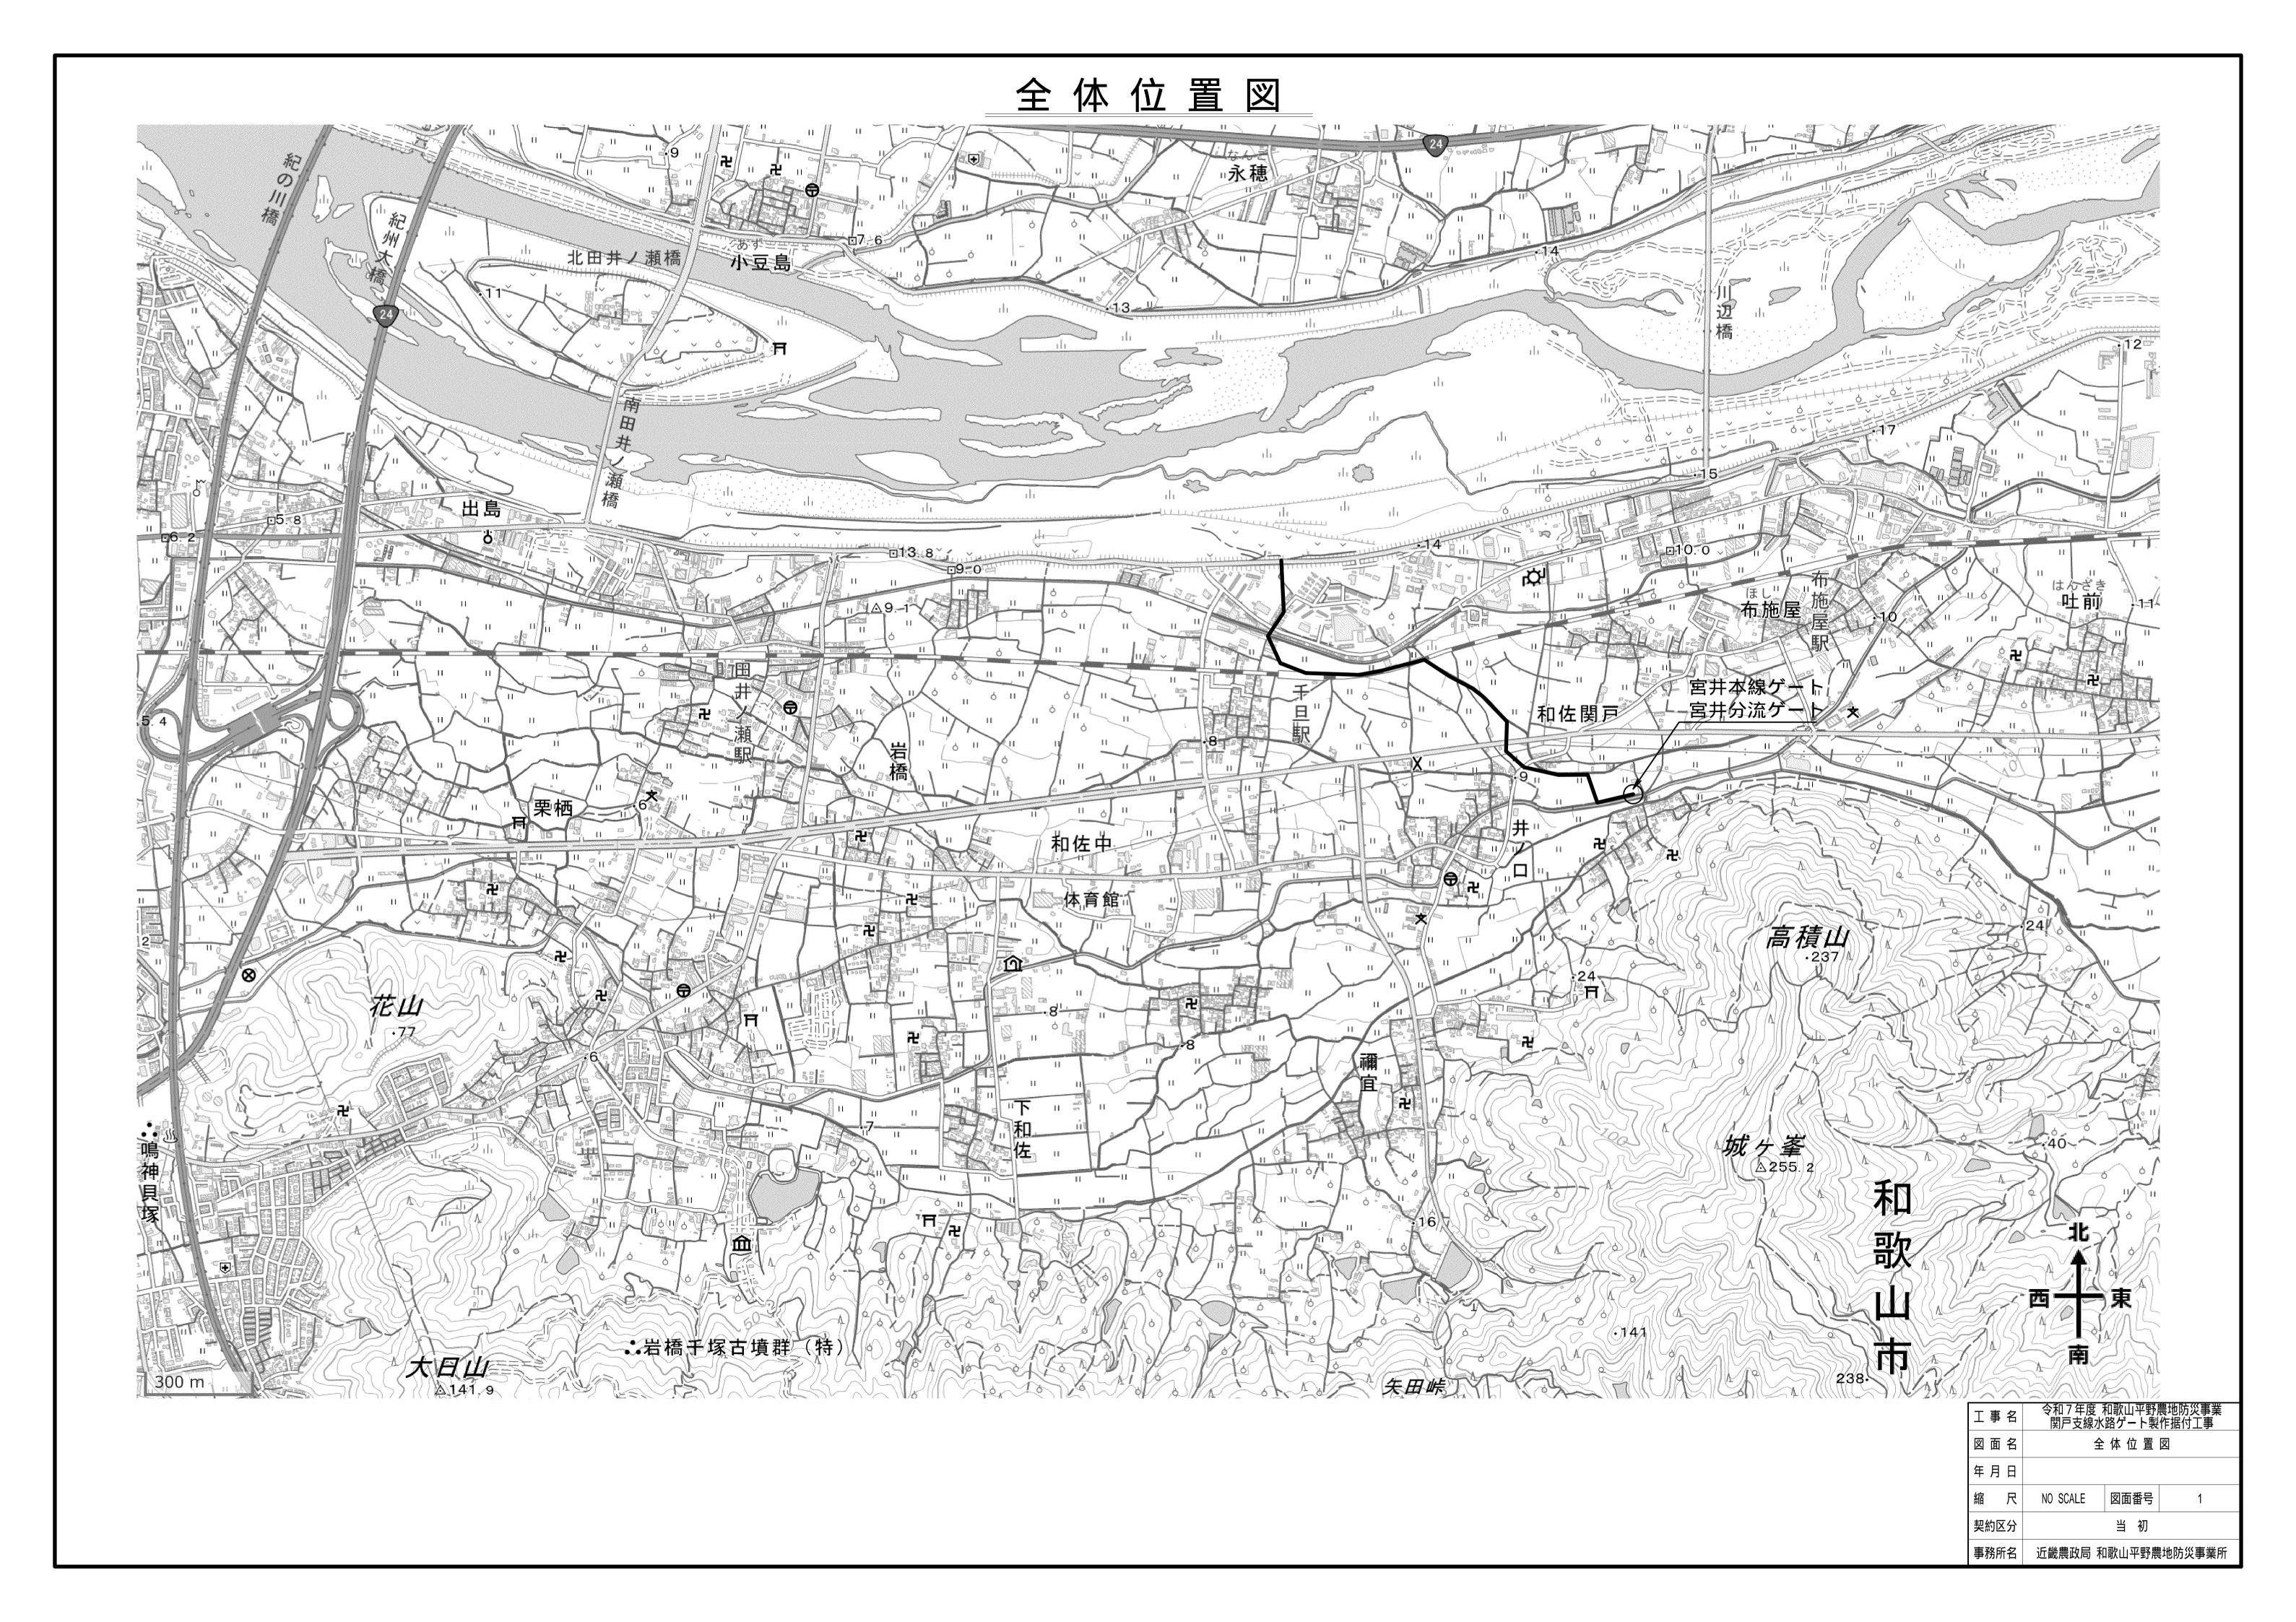


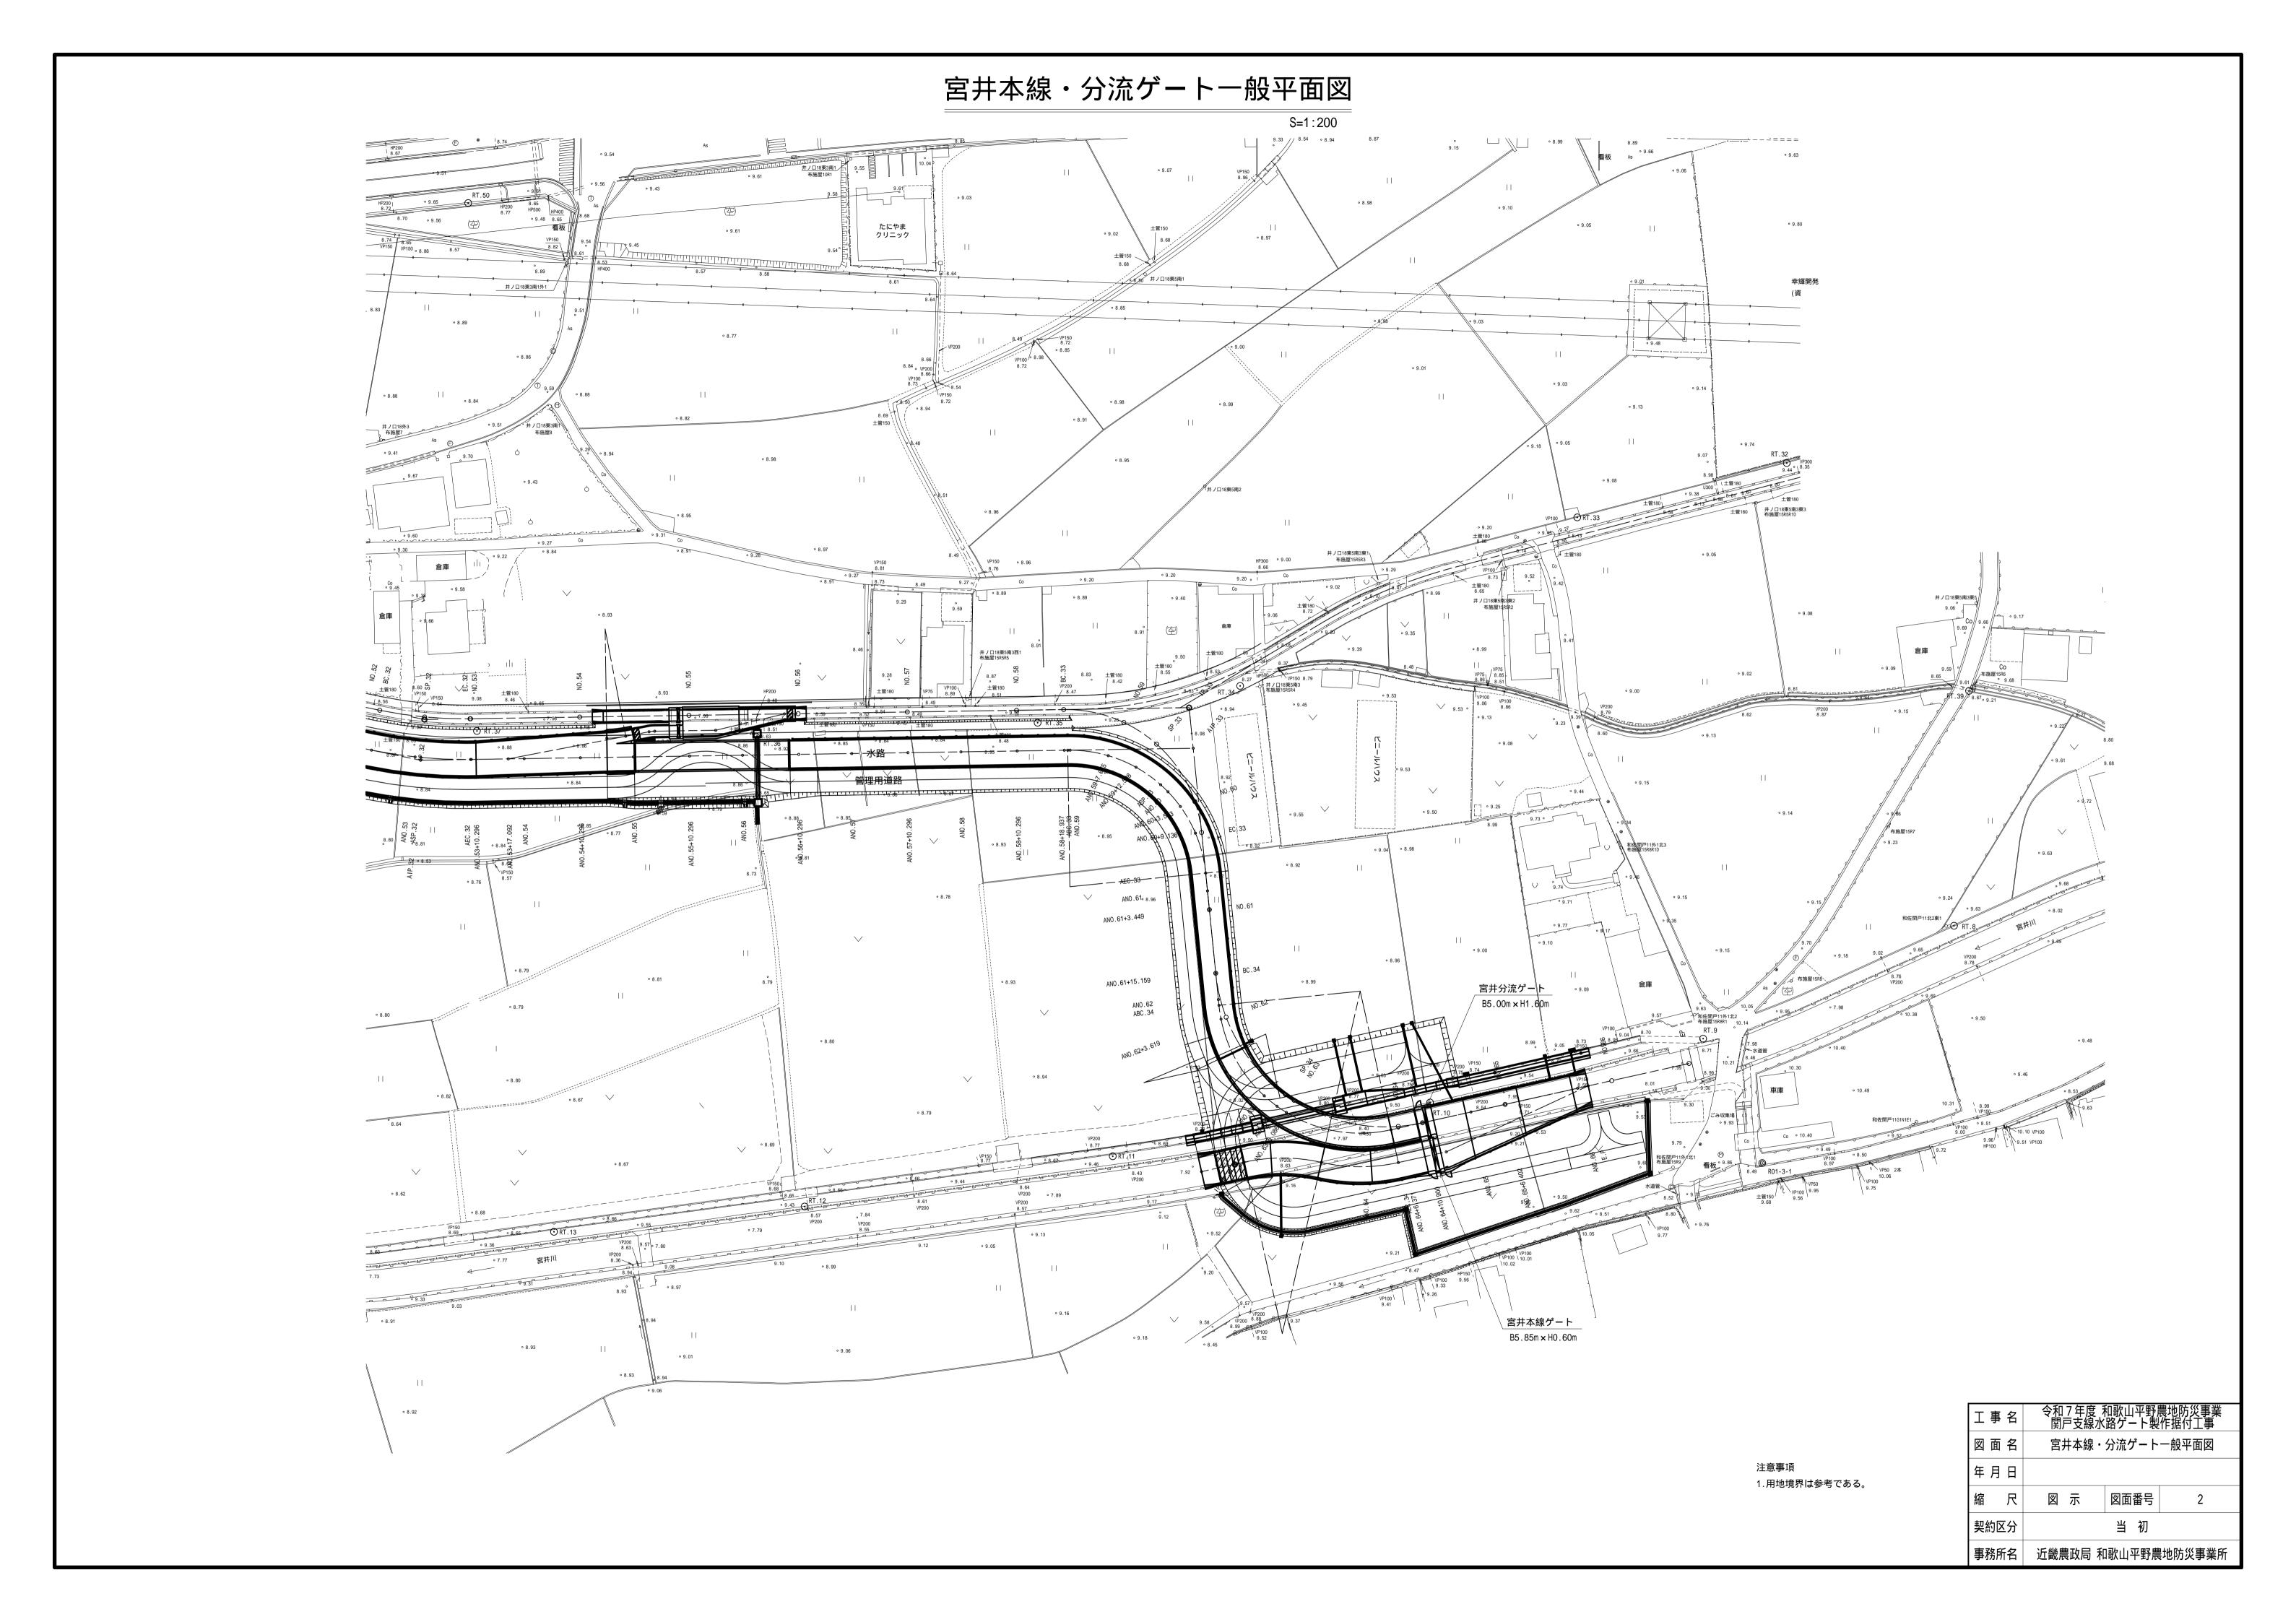


宮井本線ゲート 一般図

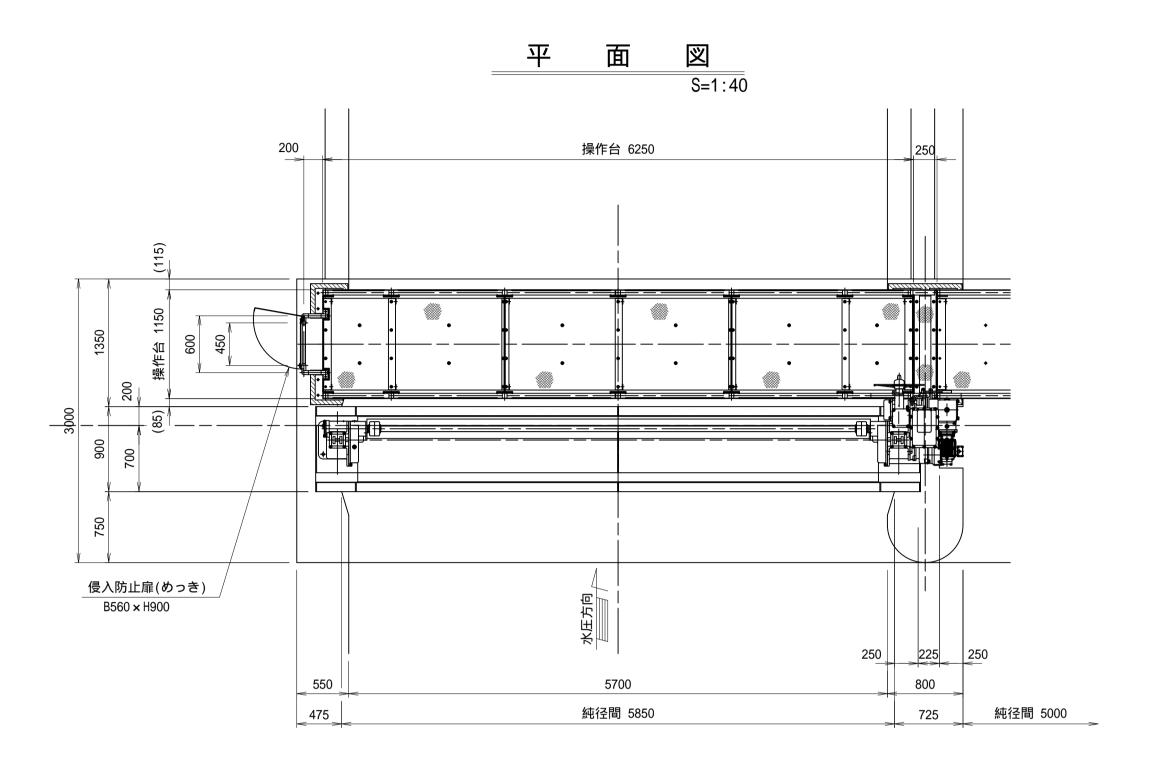


				設	i	計	要	項		
型			式	スラ	ステンレス製2段スライドゲート					
純径	間X有	ラ効	高	5.8	50mX	0.600	m(上0.2	Om+下0.4	10m)	
設	置	Ī	数							1 門
±л	±⊥	ーレ	:22	前		面				1.300 m
市又	計	小	沐	後		面				0.000 m
操	//⊏	マレ	:22	前		面				1.300 m
採	作	水	沐	後		面				0.000 m
水	密	方	式						前面3方	ゴム水密
揚			程					+1.700	m ~ 0 ~	-0.200 m
開	閉	速	度						0.3	300m/min.
開	閉	方	式							ラック式
馬区	動	方	式						電動	及び手動
操	作	方	式					機	側、リモニ	ン、遠方
		÷n	4-4				扉体	SUS304	戸当り SUS	304, SS400
主	安	部	材						開閉器架	台 SUS304
		±n	/++	操	作	台		SS4	00(溶融亜	鉛メッキ)
付 属	設	備	タラ	ラッフ	プ		SS4	00(溶融亜	鉛メッキ)	

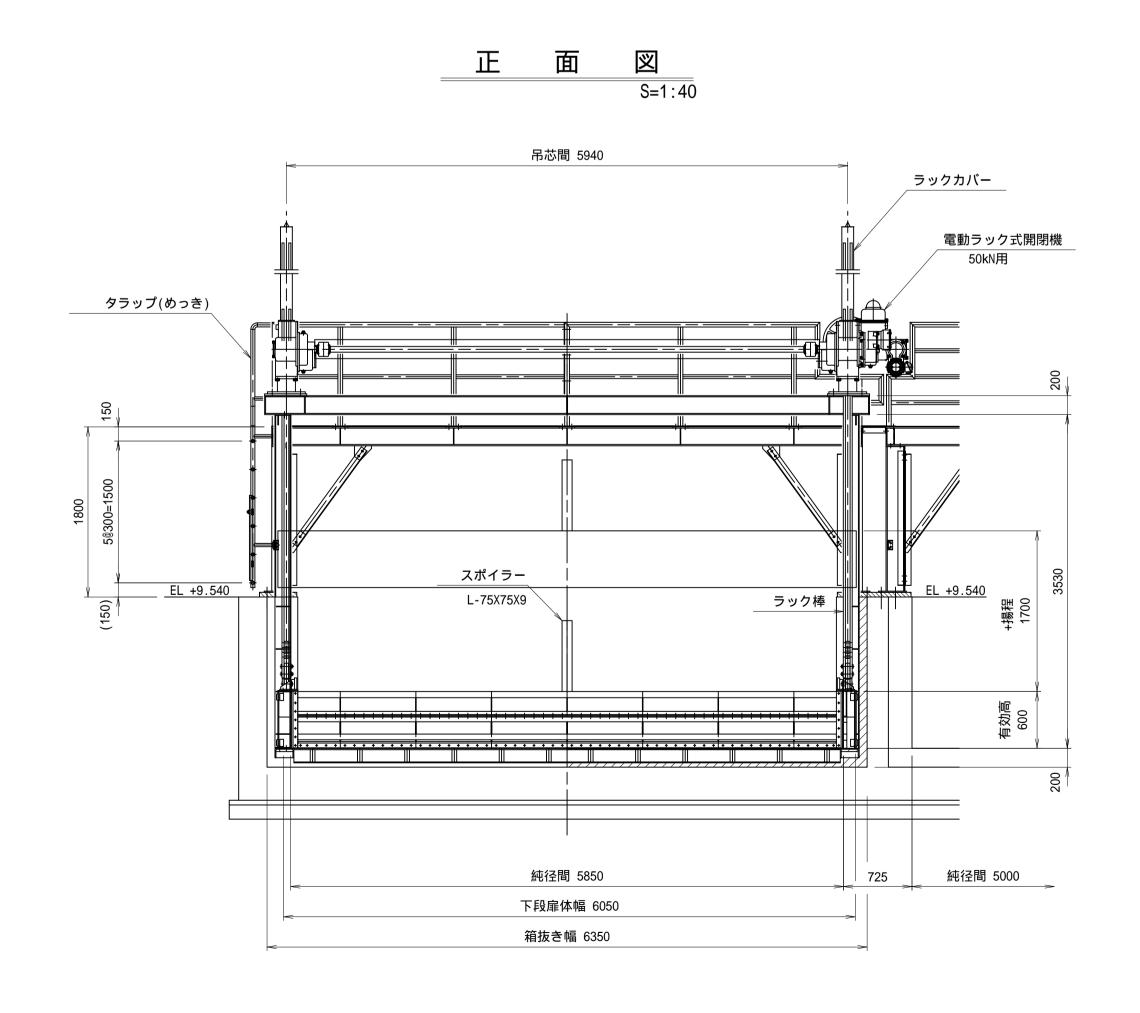


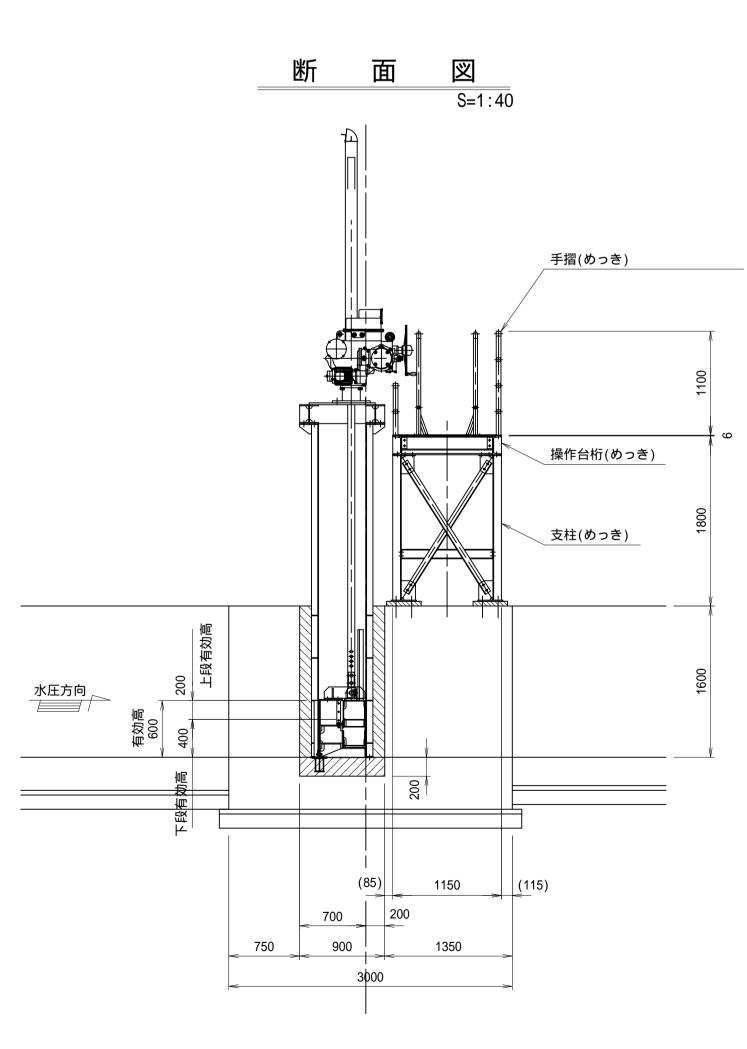

側部詳細図 S=1:10

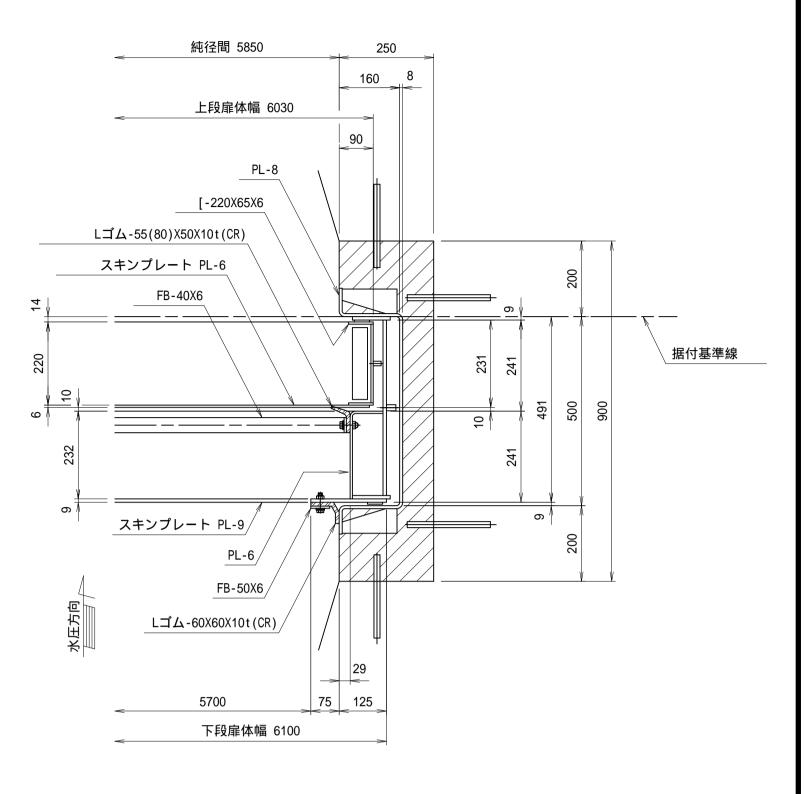



下部詳細図 S=1:10

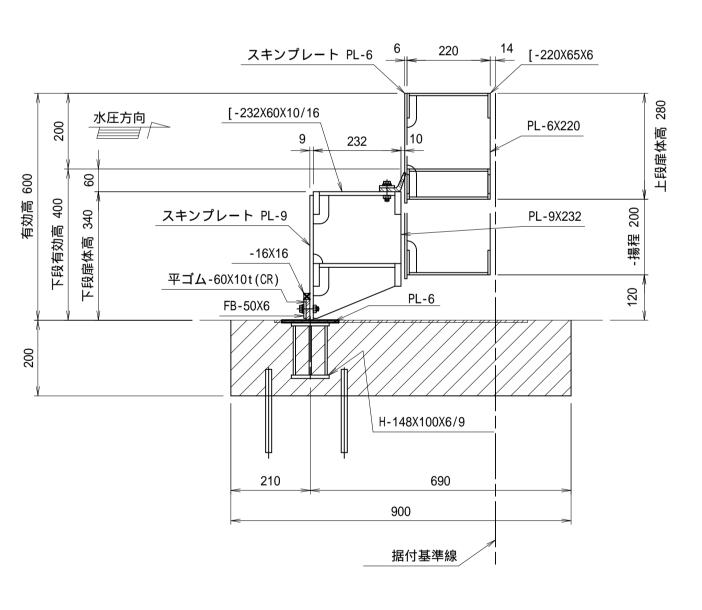


工事名	令和7年度 和歌山平野農地防災事業 関戸支線水路ゲート製作据付工事				
図面名	宮井本線ゲート一般図				
年月日					
縮尺	図 示 図面番号 3				
契約区分	当初				
事務所名	G 近畿農政局 和歌山平野農地防災事業所				


宮井分流ゲート 一般図

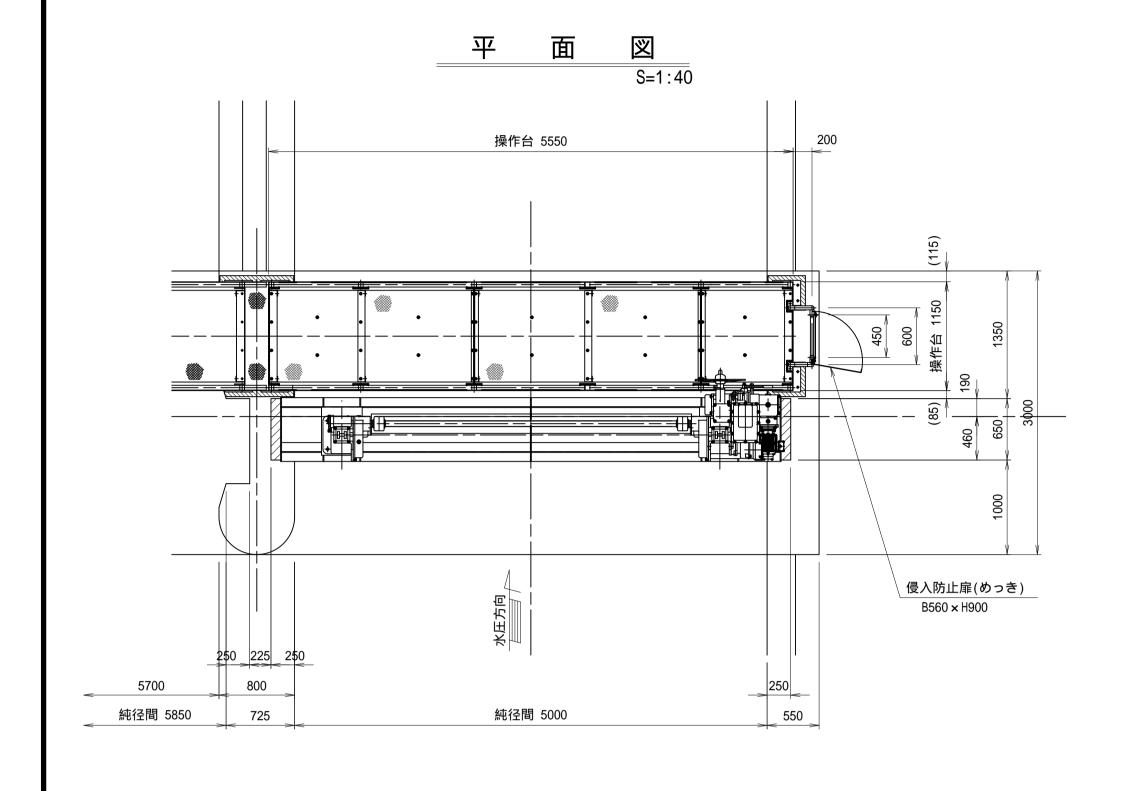


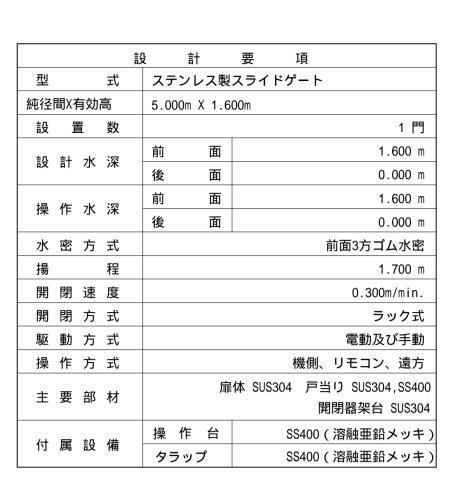


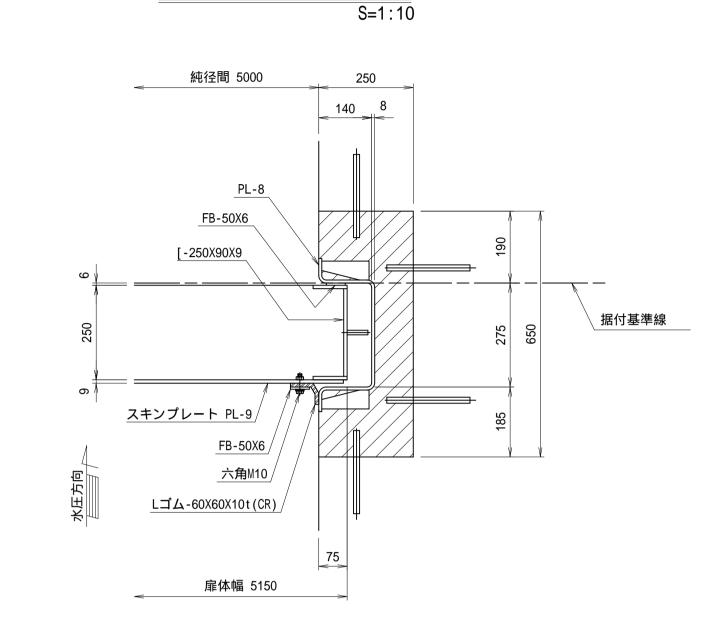


側部詳細図

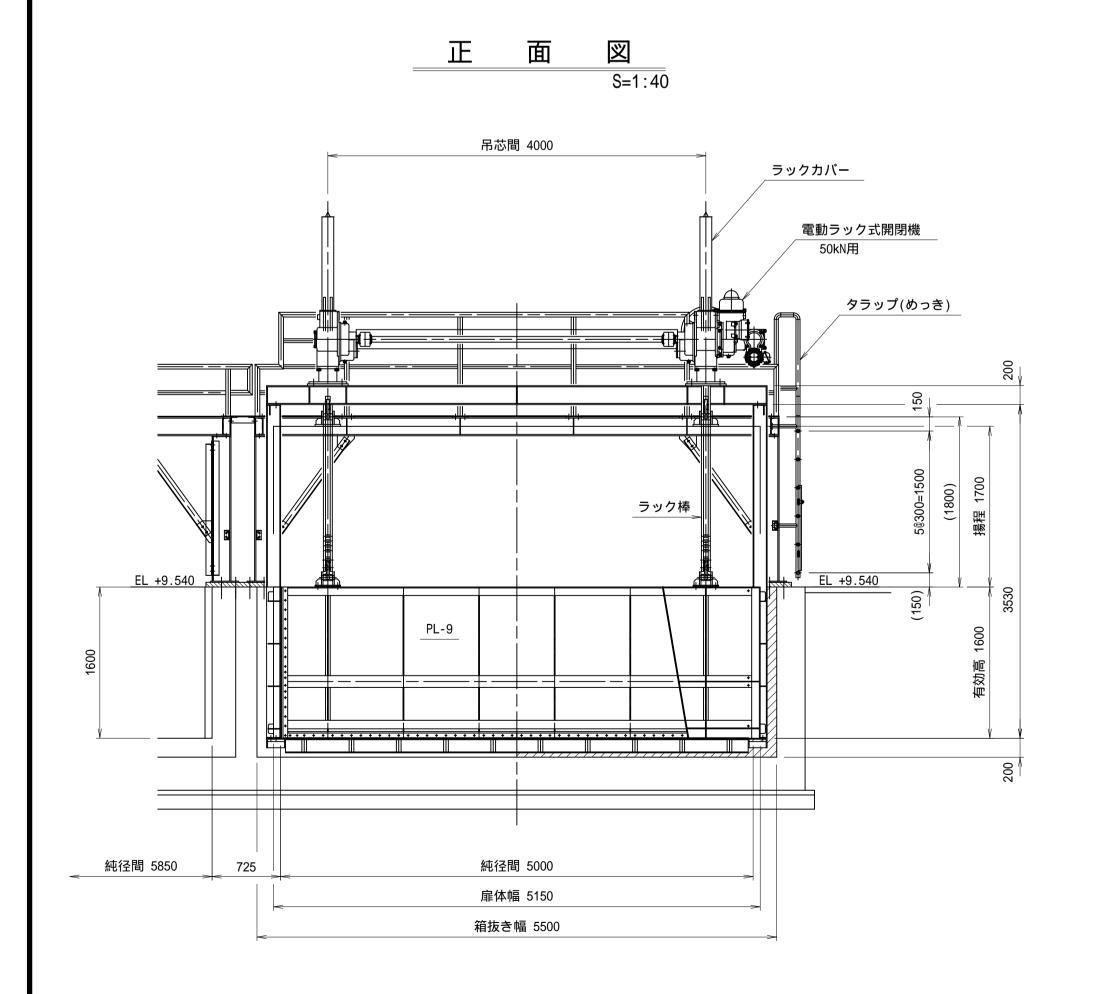

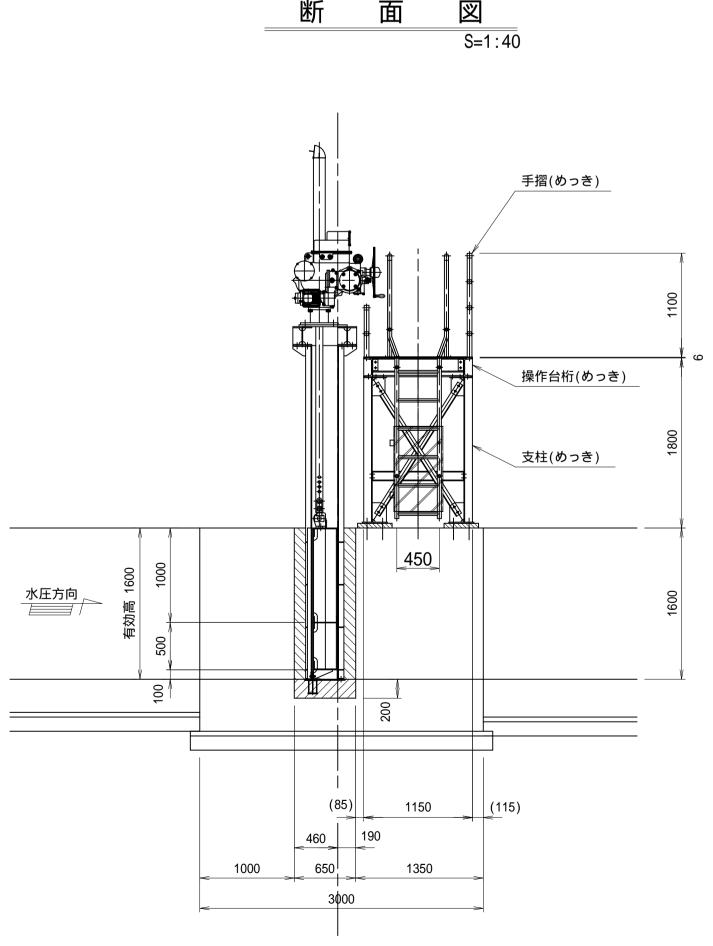


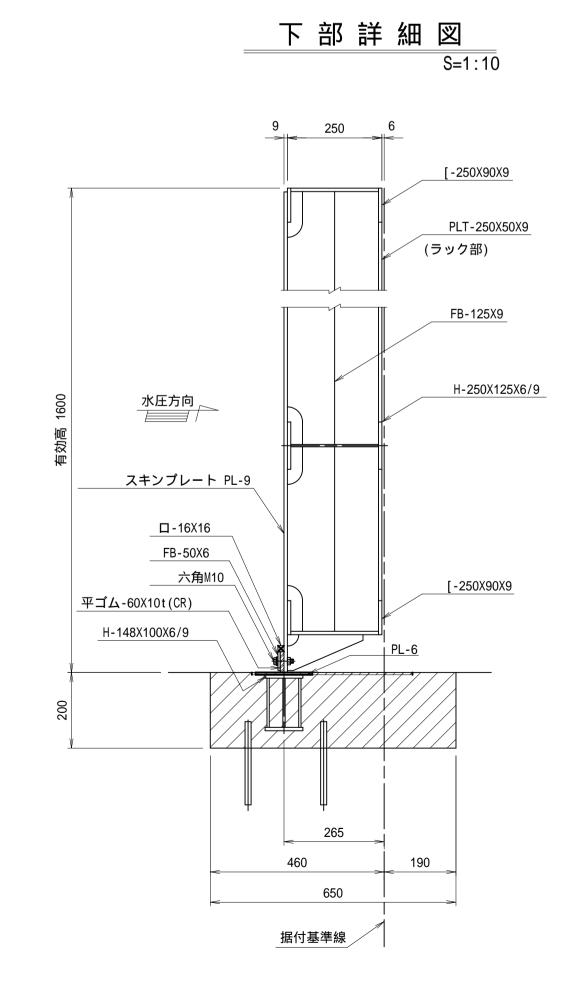


工事名	令和7年度 和歌山平野農地防災事業 関戸支線水路ゲート製作据付工事				
図面名	宮井分流ゲート一般図				
年月日	年月日				
縮 尺	図 示 図面番号 4				
契約区分	当初				
事務所名	近畿農政局 和歌山平野農地防災事業所				

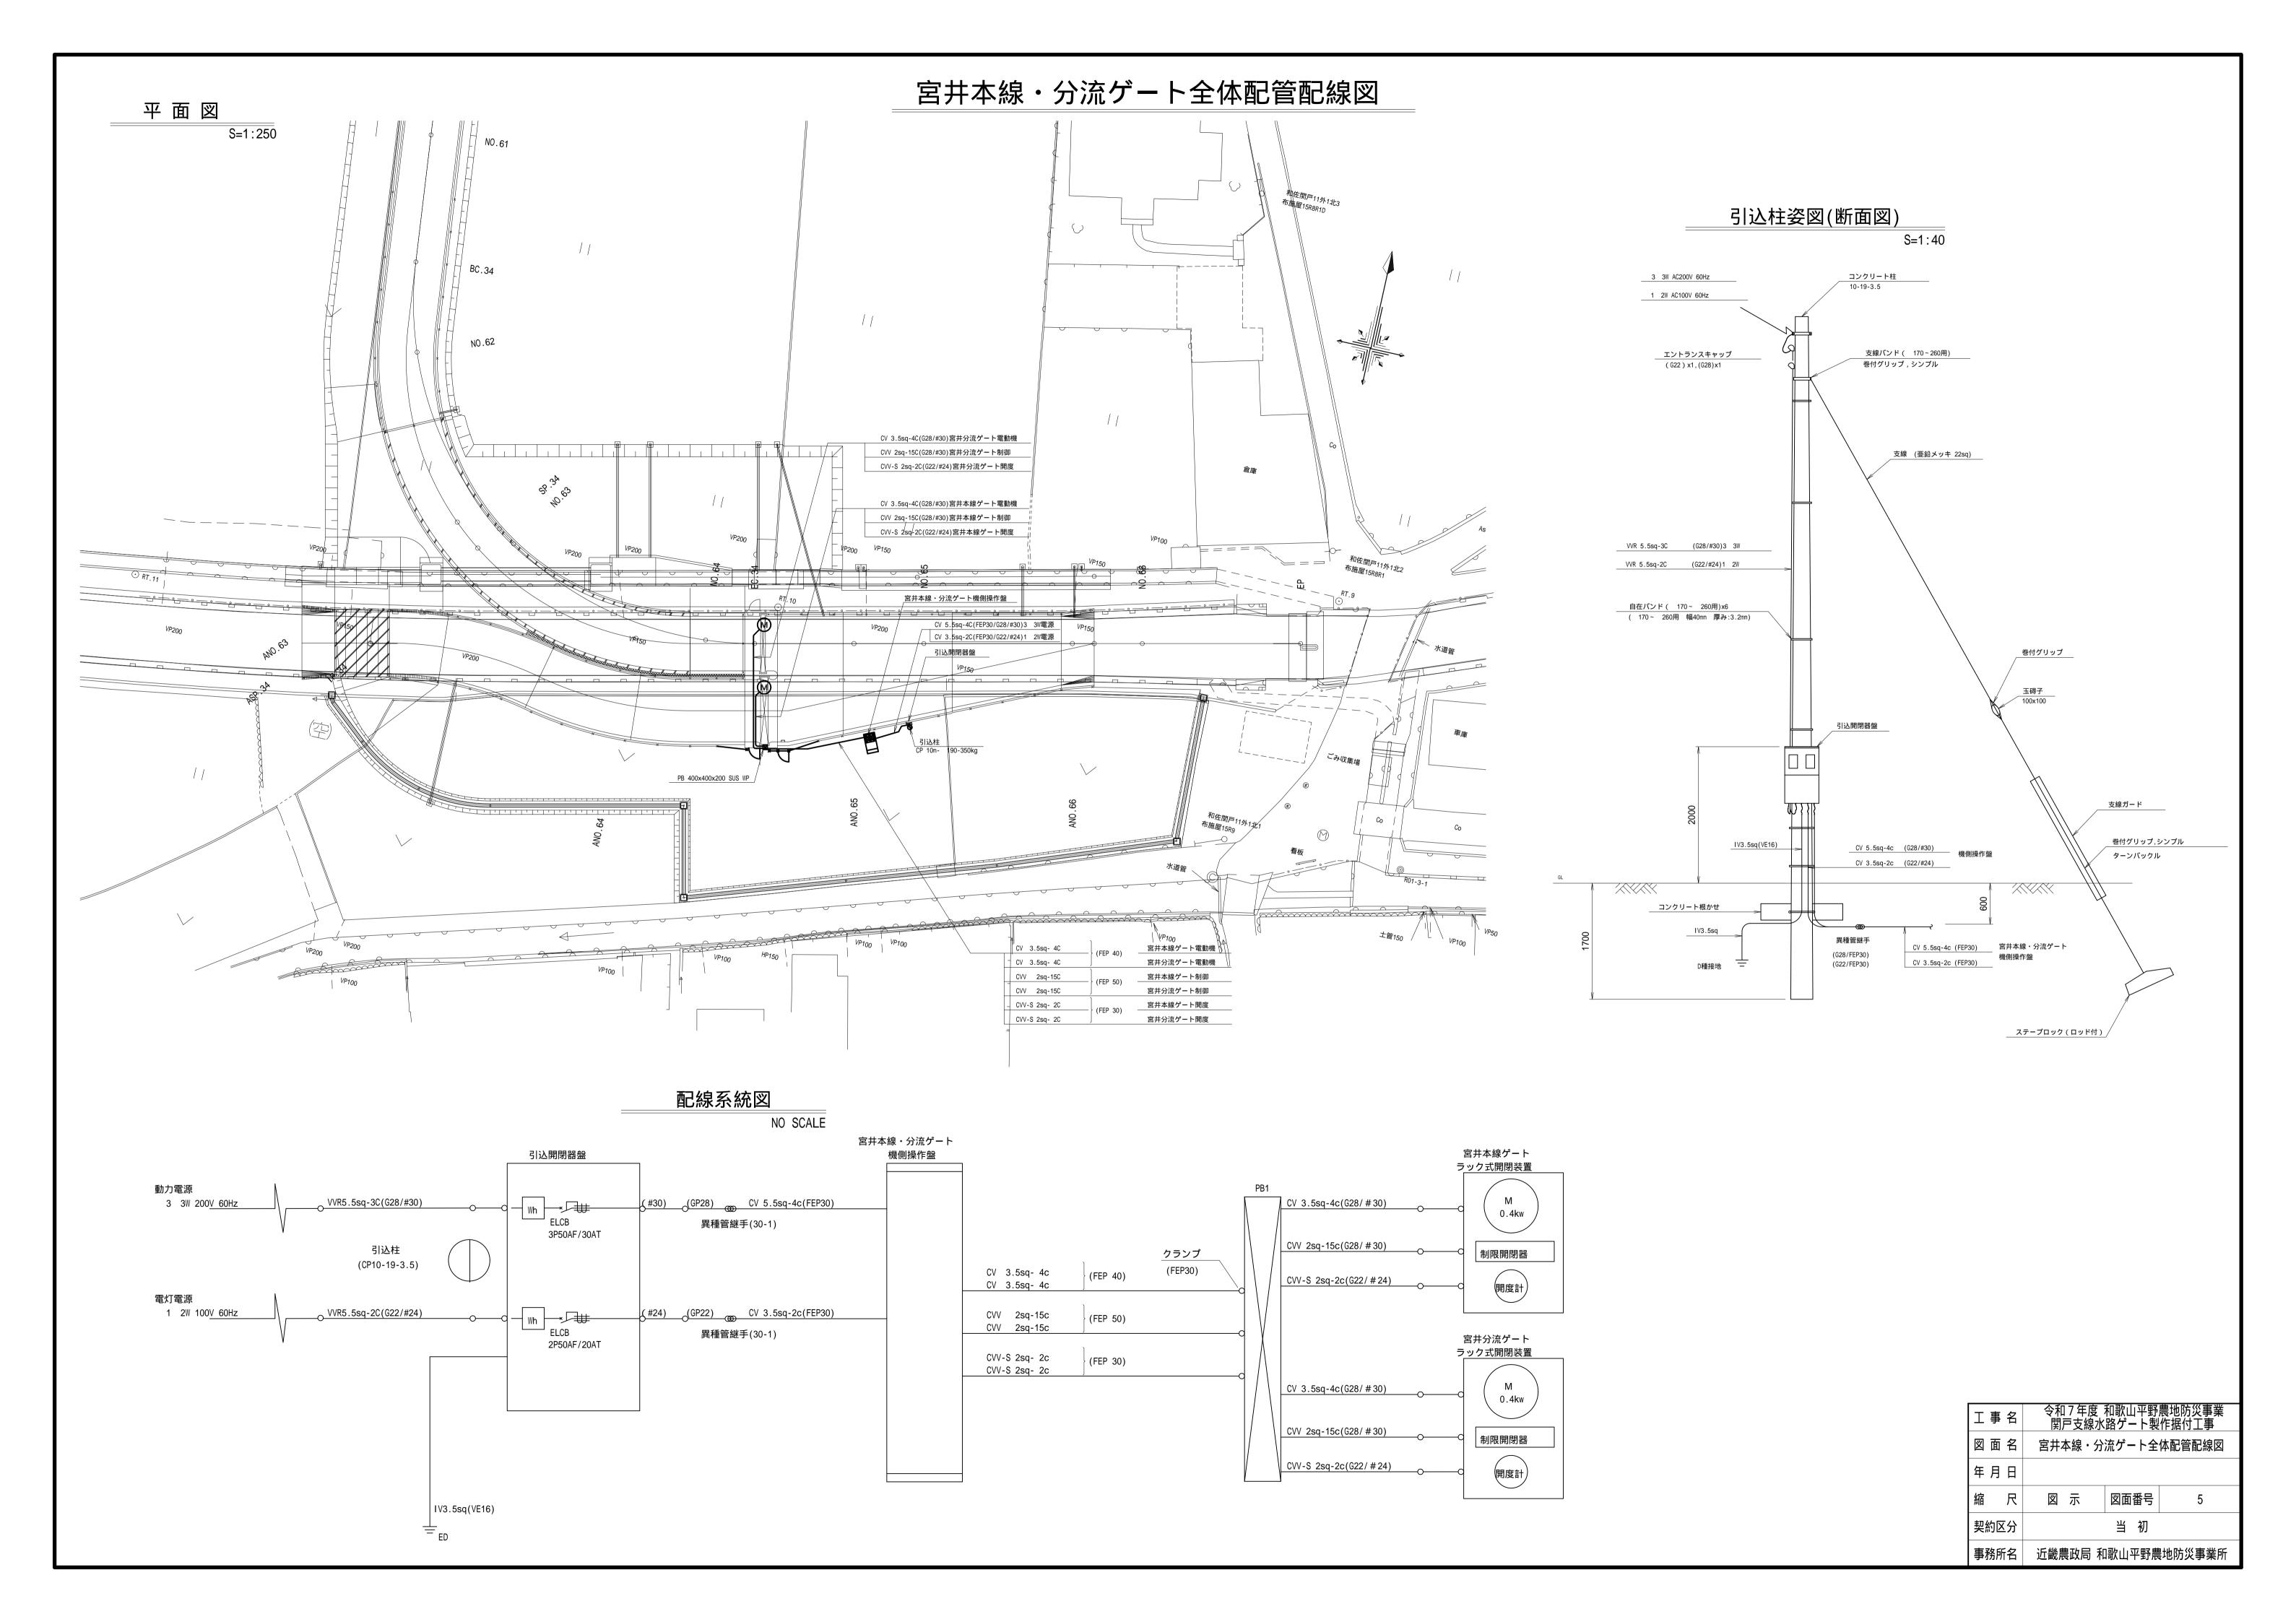


宮井本線ゲート配線配管図

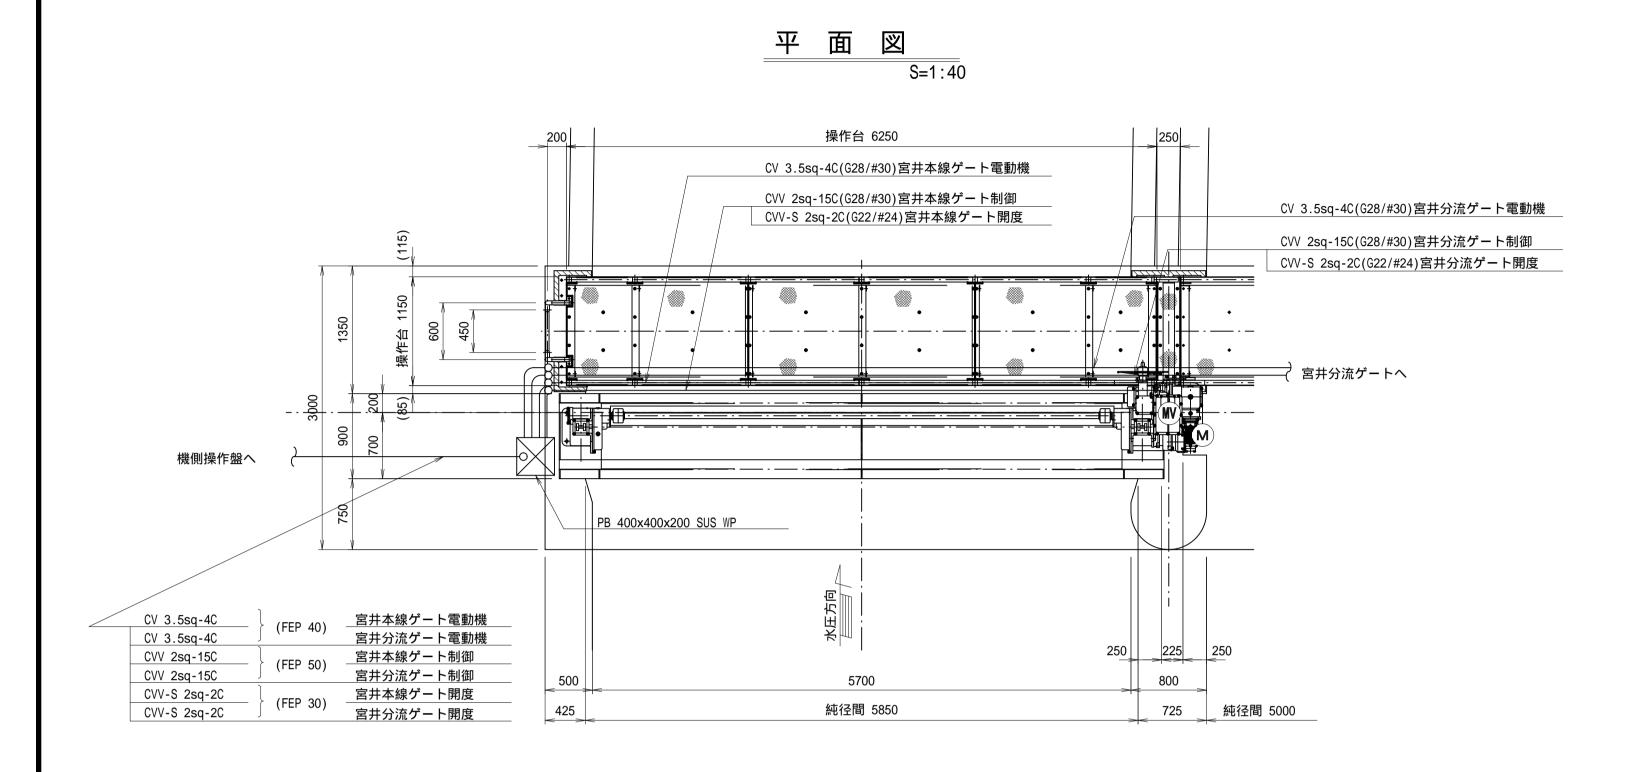


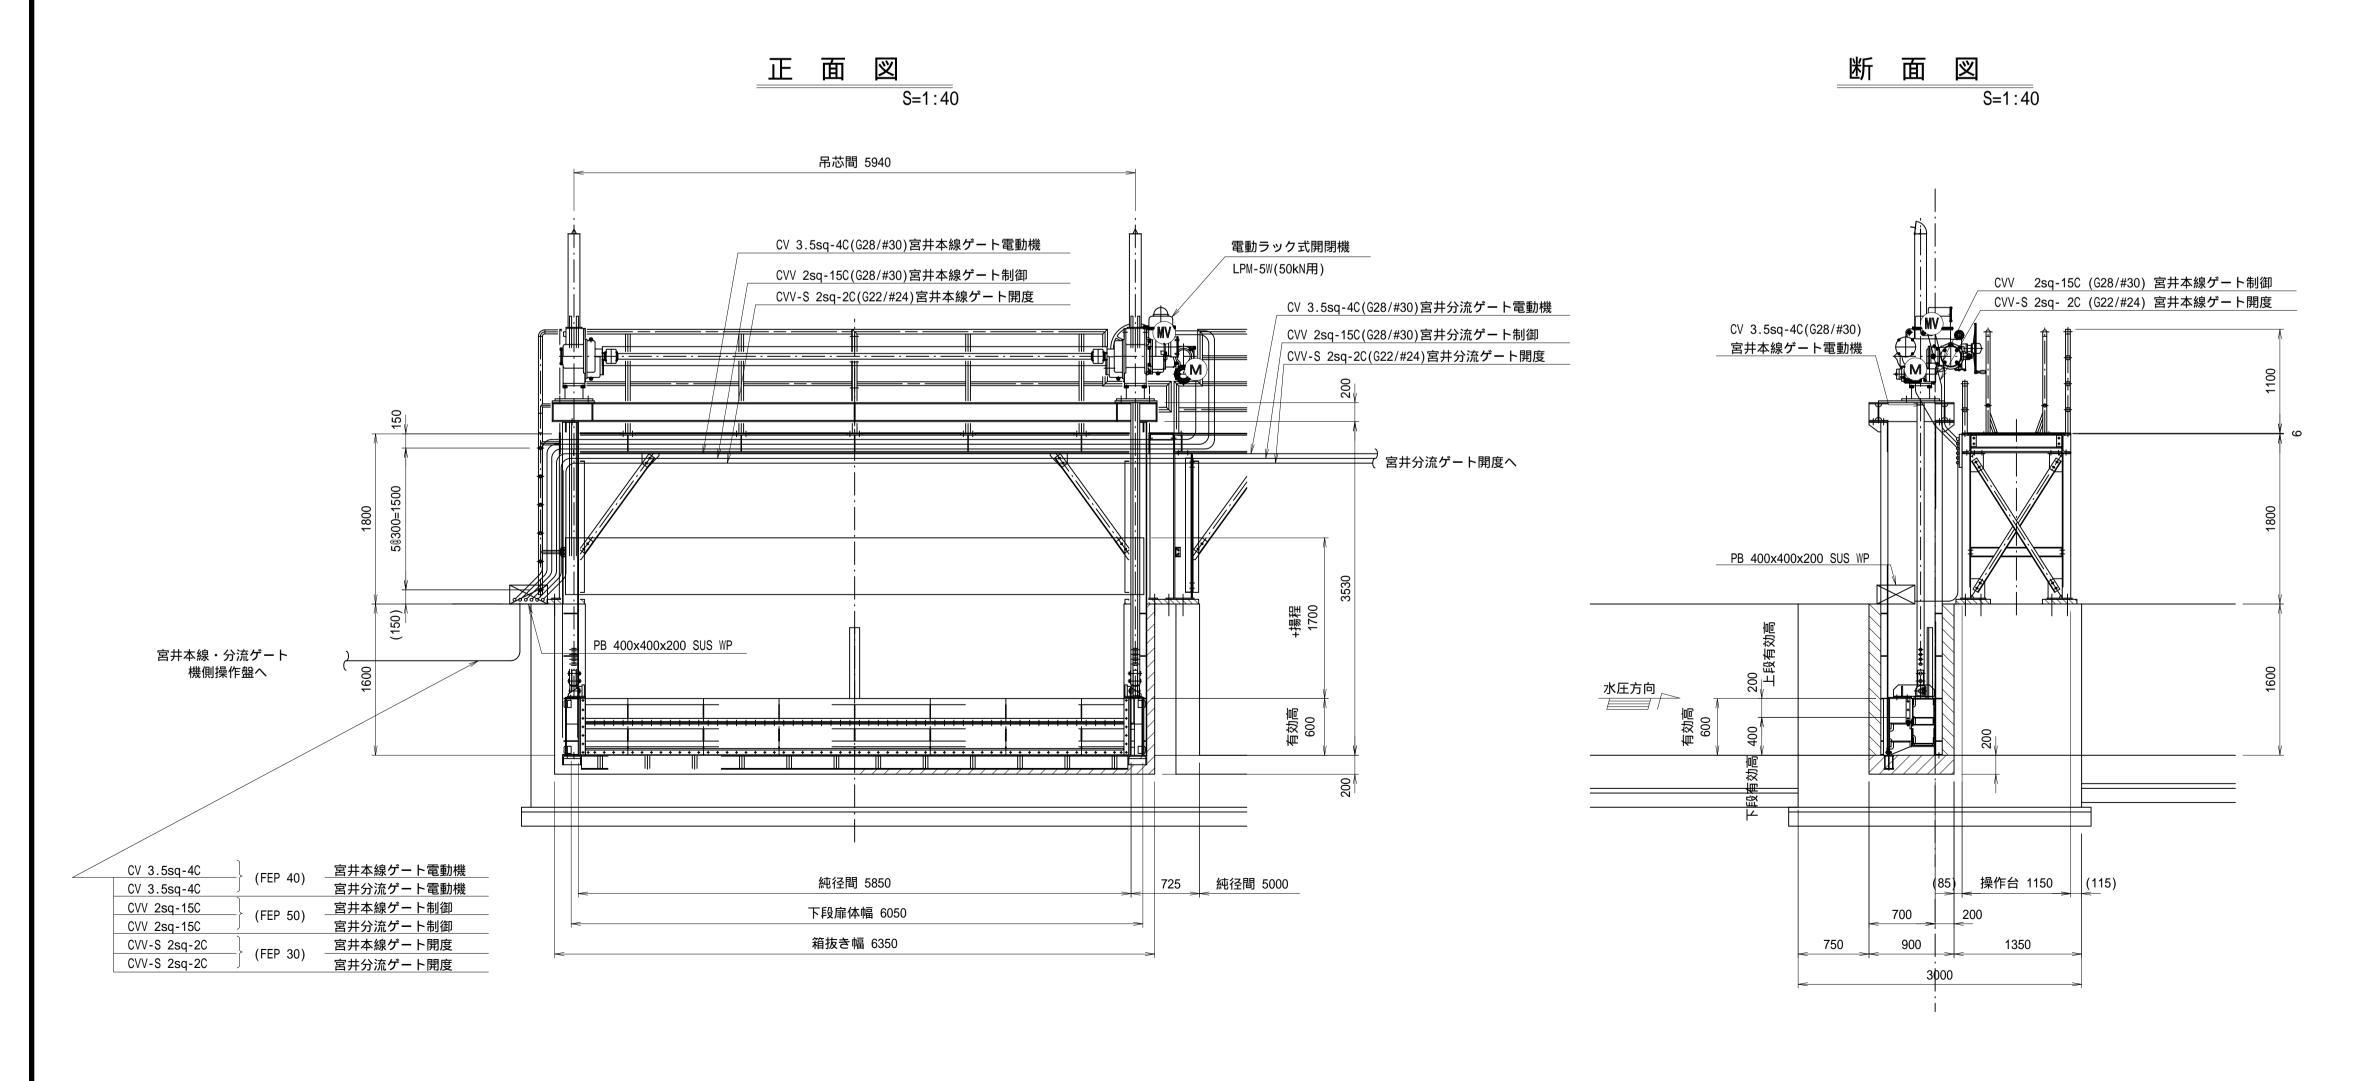


工事名	令和7年度 和歌山平野農地防災事業 関戸支線水路ゲート製作据付工事				
図面名	宮井本線ゲート配線配管図				
年月日	年月日				
縮尺	図 示 図面番号 6				
契約区分	当 初				
事務所名	近畿農政局 和歌山平野農地防災事業所				

宮井分流ゲート配線配管図

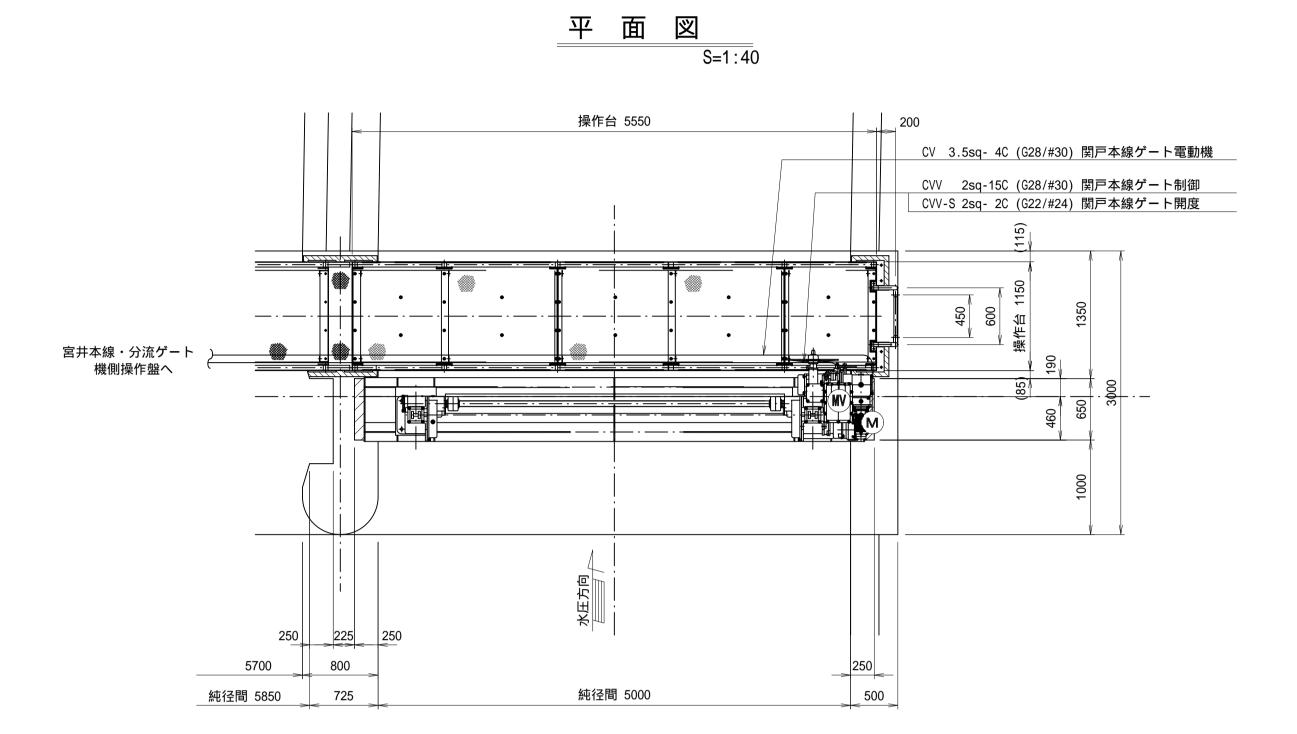


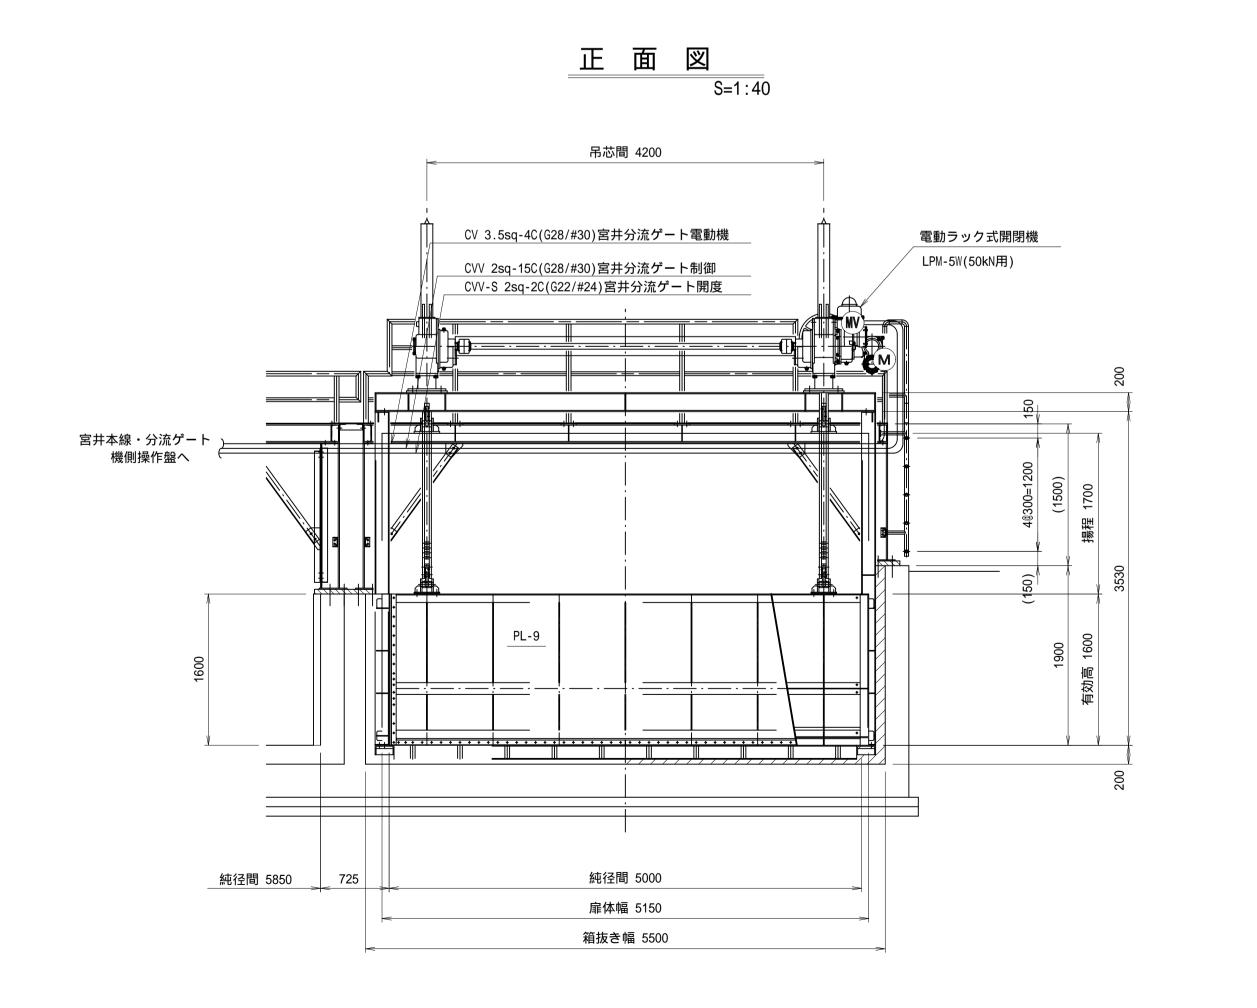


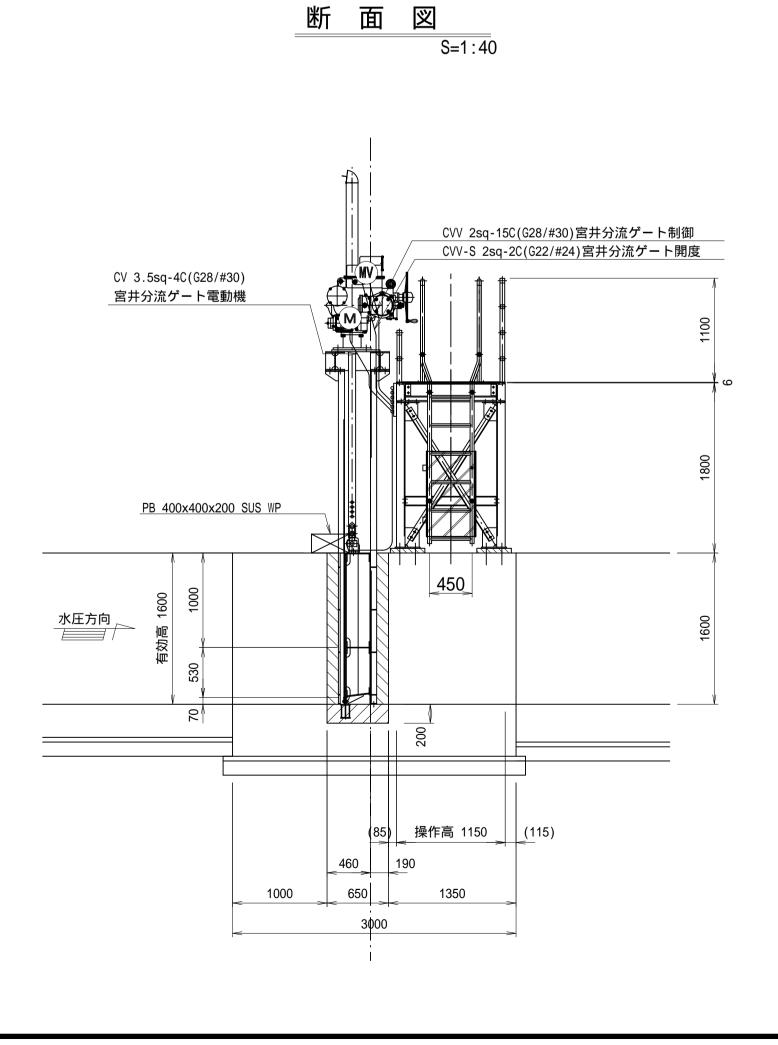


工事名	令和7年度 和歌山平野農地防災事業 関戸支線水路ゲート製作据付工事				
図面名	宮井分流ゲート配線配管図				
年月日					
縮尺	図 示 図面番号 7				
契約区分	当初				
事務所名	近畿農政局 和歌山平野農地防災事業所				

宮井本線・分流ゲート機側操作盤外形図

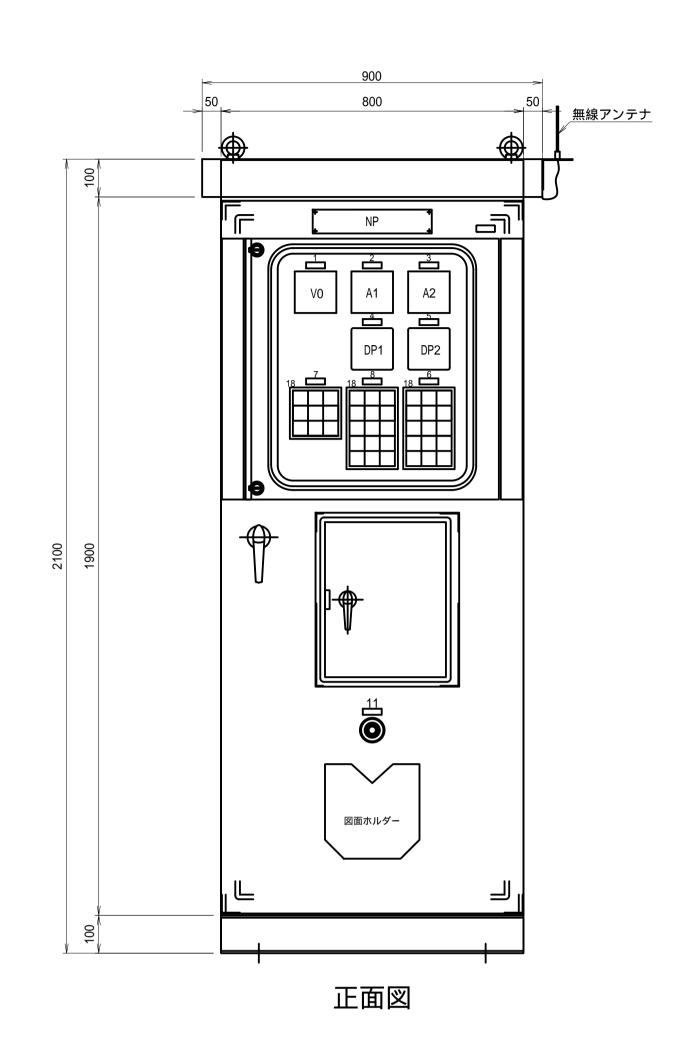

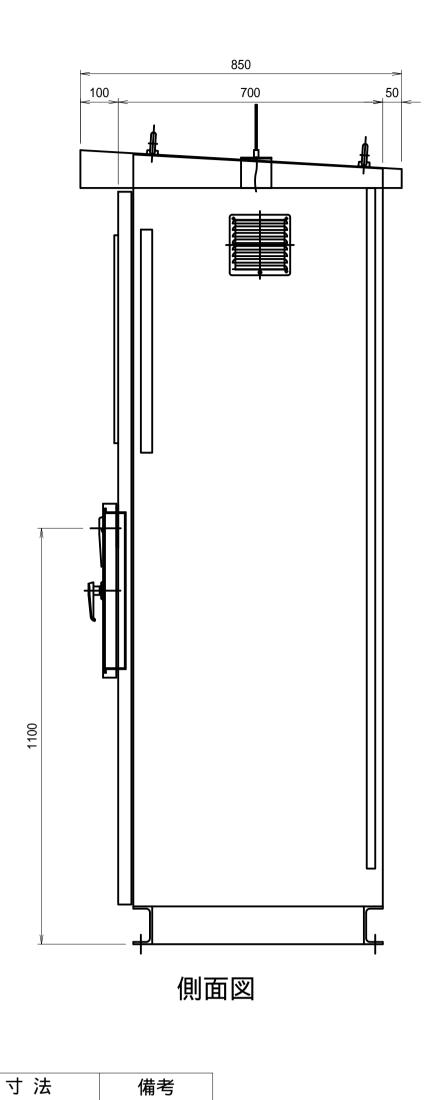

小扉内部拡大図

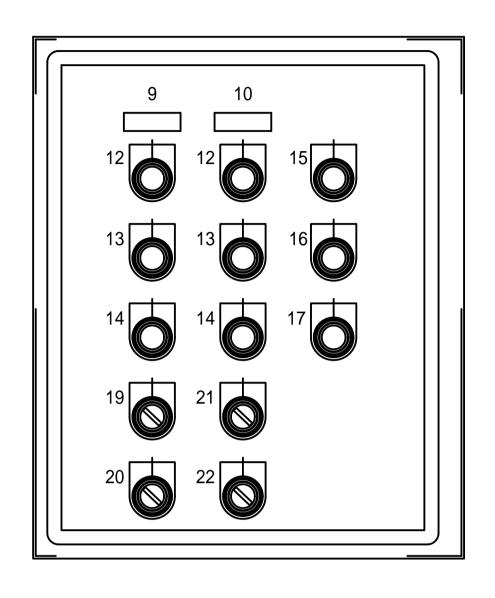


盤構造仕様

項目		仕様			
型 式	屋外自立閉鎖型(IP33)			
板 厚	本体	SUS 2.0t			
	扉	SUS 3.0t			
	中板	SUS 2.0t			
	底板	SUS 2.0t			
	ベース	SUS ([150×75×6t)			
塗装色	5Y7/1(半つや)				
塗装厚	外面:60 μ mm以上				
	内面:40 µ mm以上				
ハンドル	扉	A-1140-1 (key No.200)			
	小扉	A-1140-3 (key No.200)			

引込開閉器盤外形図

正面図 側面図

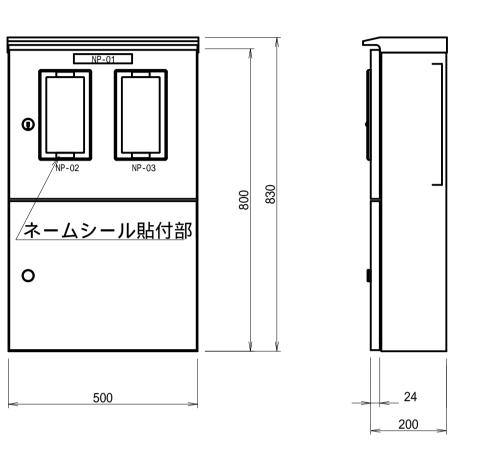

盤構造仕様

ш н 		
項目		仕 様
型式	屋外装柱取付型	
◇ □ ++	扉 板	ステンレス(SUS304) t=1.5
鋼 材 	天井・側面板	ステンレス(SUS304) t=1.5
	検針窓ガラス	強化処理ガラス
部品	上段扉ハンドル	ステンレス封印付キーハンドル
	下段扉ハンドル	ステンレスキーハンドル
塗装色	盤内外面	ライトベージュ塗装 5Y7/1


記号説明

記号	名 称	備考
NP-01	引込開閉器盤	アクリル名板(貼付)
NP-02	動力	付属ネームシール(貼付)
NP-03	電灯	付属ネームシール(貼付)

集合表示灯

各号機



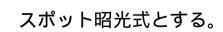


2	No.10ゲート電流計	₩63 × H20	宮井本線ゲート
3	No . 9ゲート電流計	₩63 × H20	宮井分流ゲート
4	No . 10ゲート開度計	₩63 × H20	宮井本線ゲート
5	No . 9ゲート開度計	₩63 × H20	宮井分流ゲート
6	共通	₩63 × H20	
7	No.10ゲート	₩63 × H20	宮井本線ゲート
8	No.9ゲート	₩63 × H20	宮井分流ゲート
9	No.10ゲート	₩63 × H20	宮井本線ゲート
10	No.9ゲート	₩63 × H20	宮井分流ゲート
11	非常停止	₩63 × H20	
12	開	30ダルマ	
13	停止	30ダルマ	
14	閉	30ダルマ	
15	故障リセット	30ダルマ	
16	警報停止	30ダルマ	
17	ランプテスト	30ダルマ	
18	集合表示灯		
19	リモコン操作入切		宮井本線ゲート
20	パトライト操作入切		宮井本線ゲート
21	リモコン操作入切		宮井分流ゲート
22	パトライト操作入切		宮井分流ゲート
23			
24			
25			
26			
27			
28			
29			

W63 × H20

交流電圧計

30

工事名	令和7年度 関戸支線水	令和7年度 和歌山平野農地防災事業 関戸支線水路ゲート製作据付工事				
図面名	宮井本線・分流	宮井本線・分流ゲート機側操作盤外形図				
年月日						
縮尺	1:10	図面番号	8			
契約区分	当初					
事務所名	近畿農政局 和	近畿農政局 和歌山平野農地防災事業所				

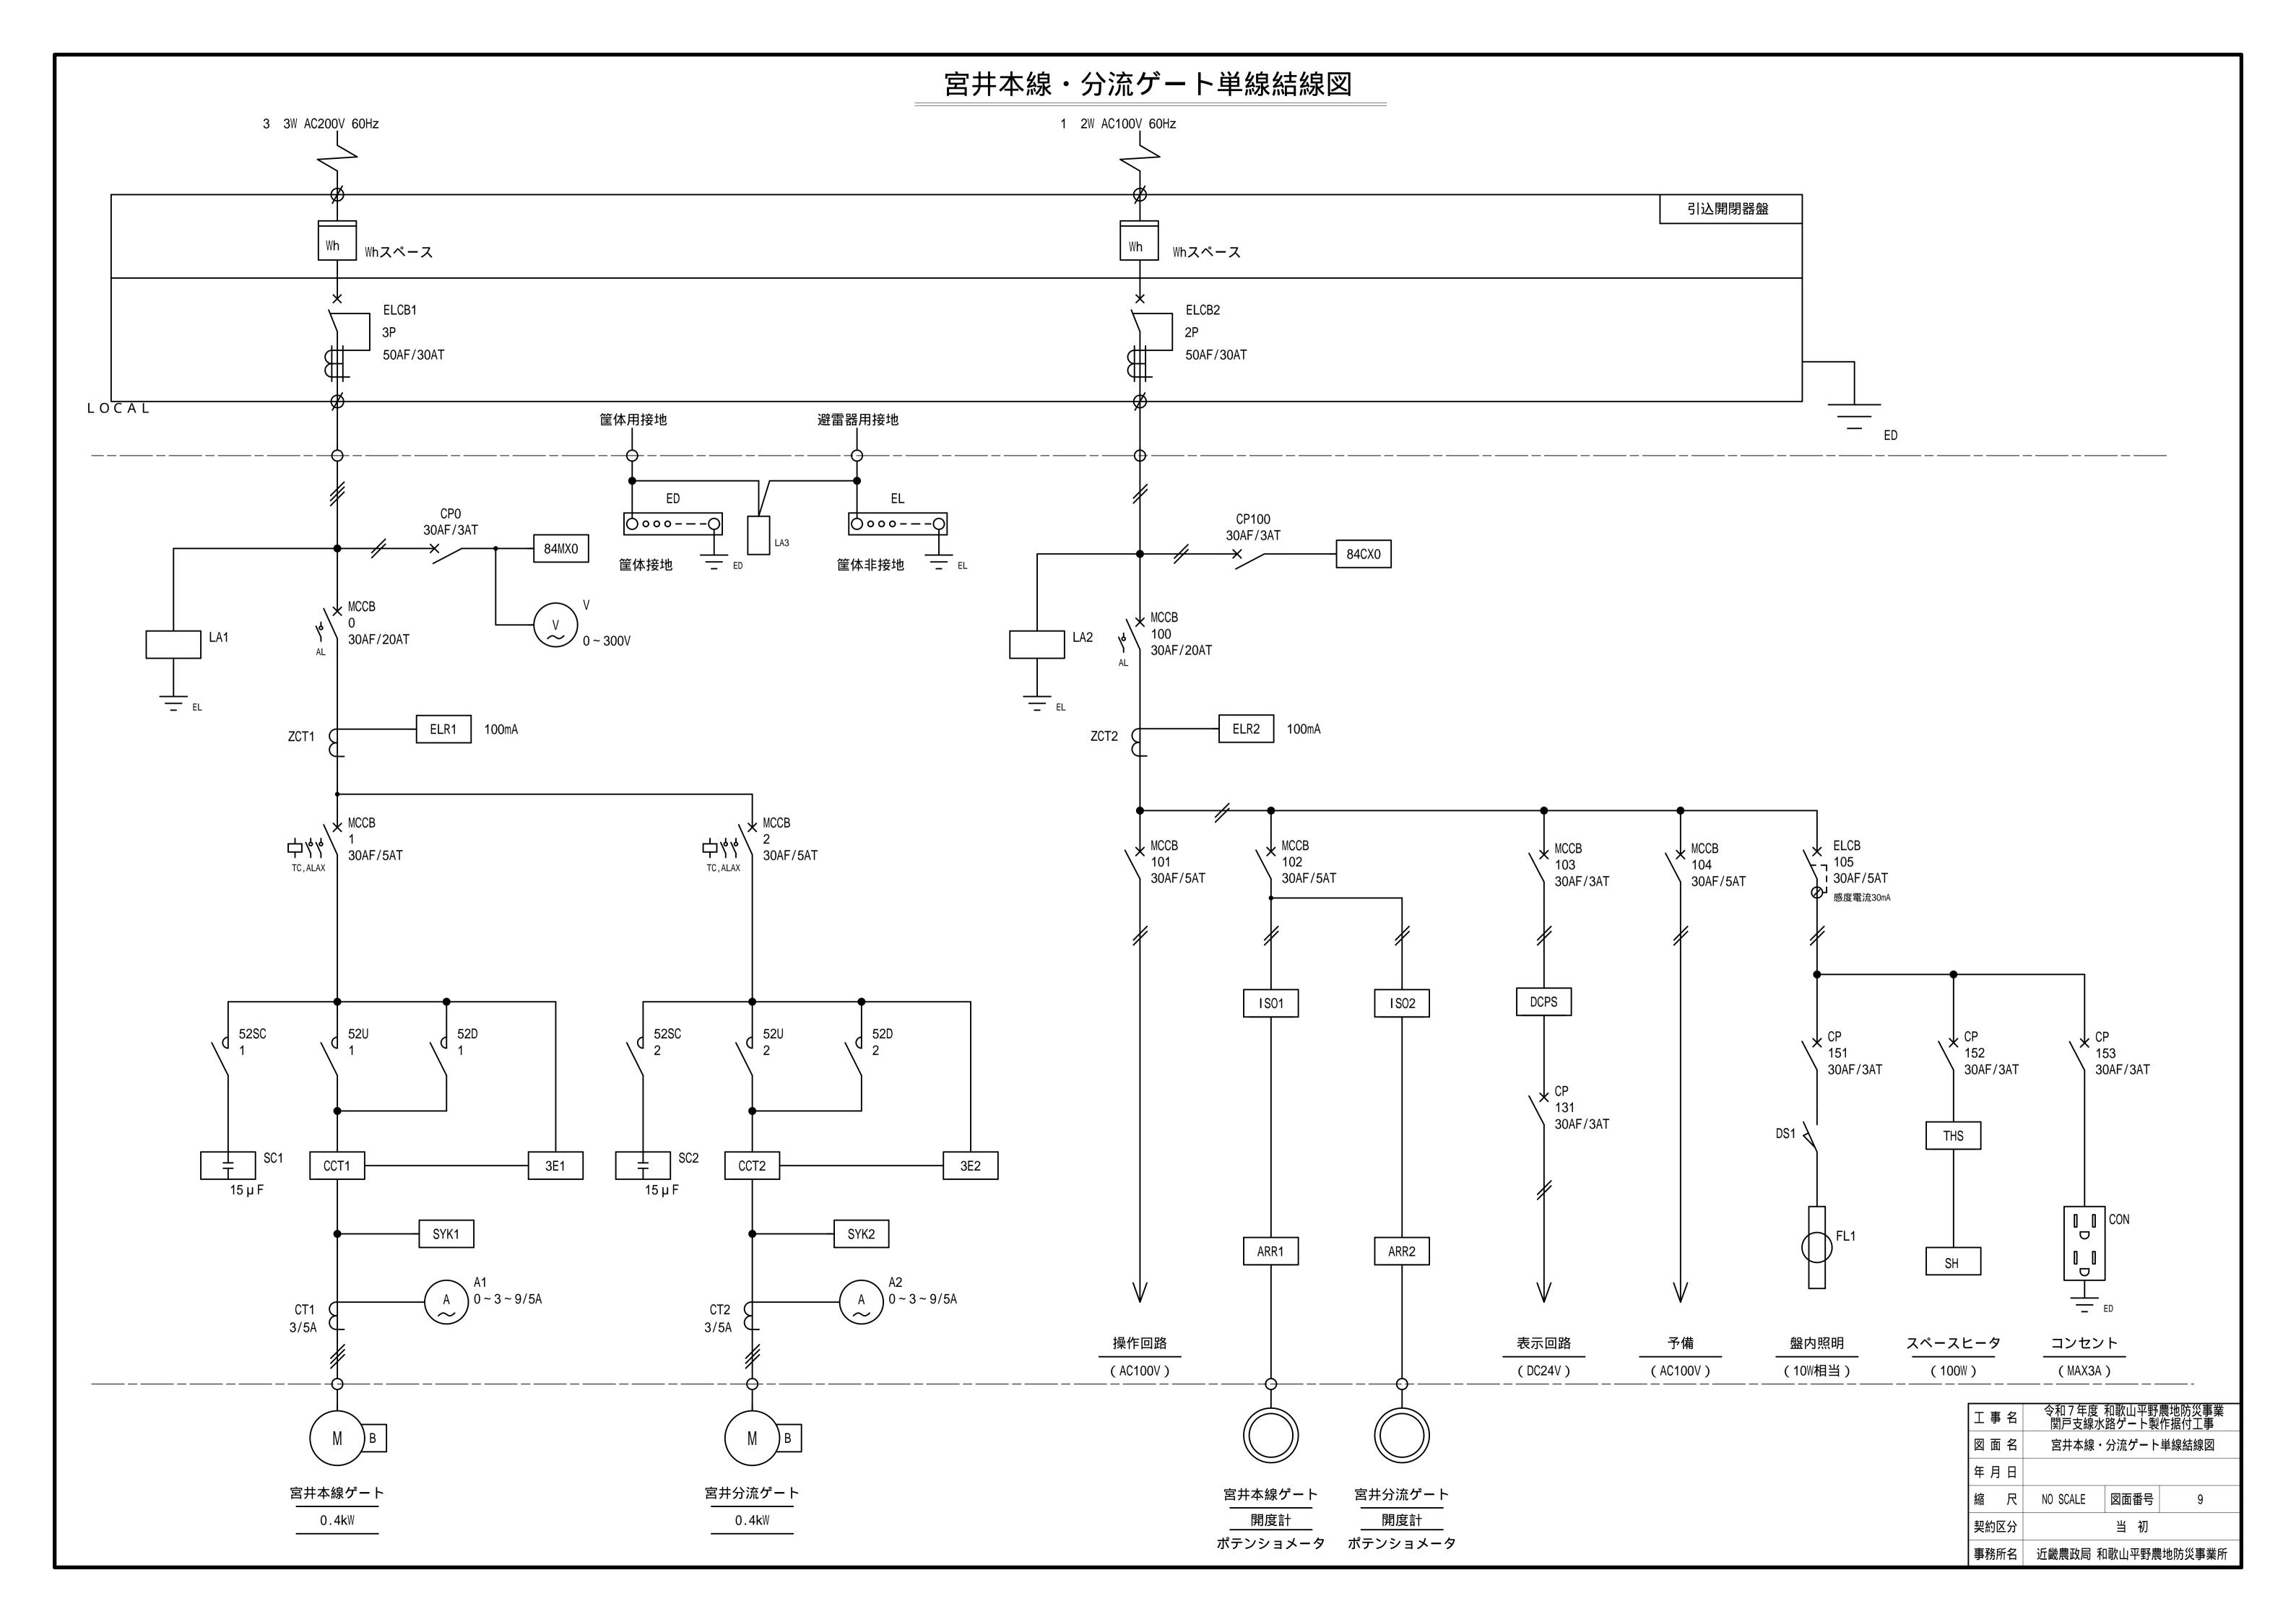


機側操作盤基礎構造図


S=1:10

______ (宮井本線・分流ゲート)

正面図

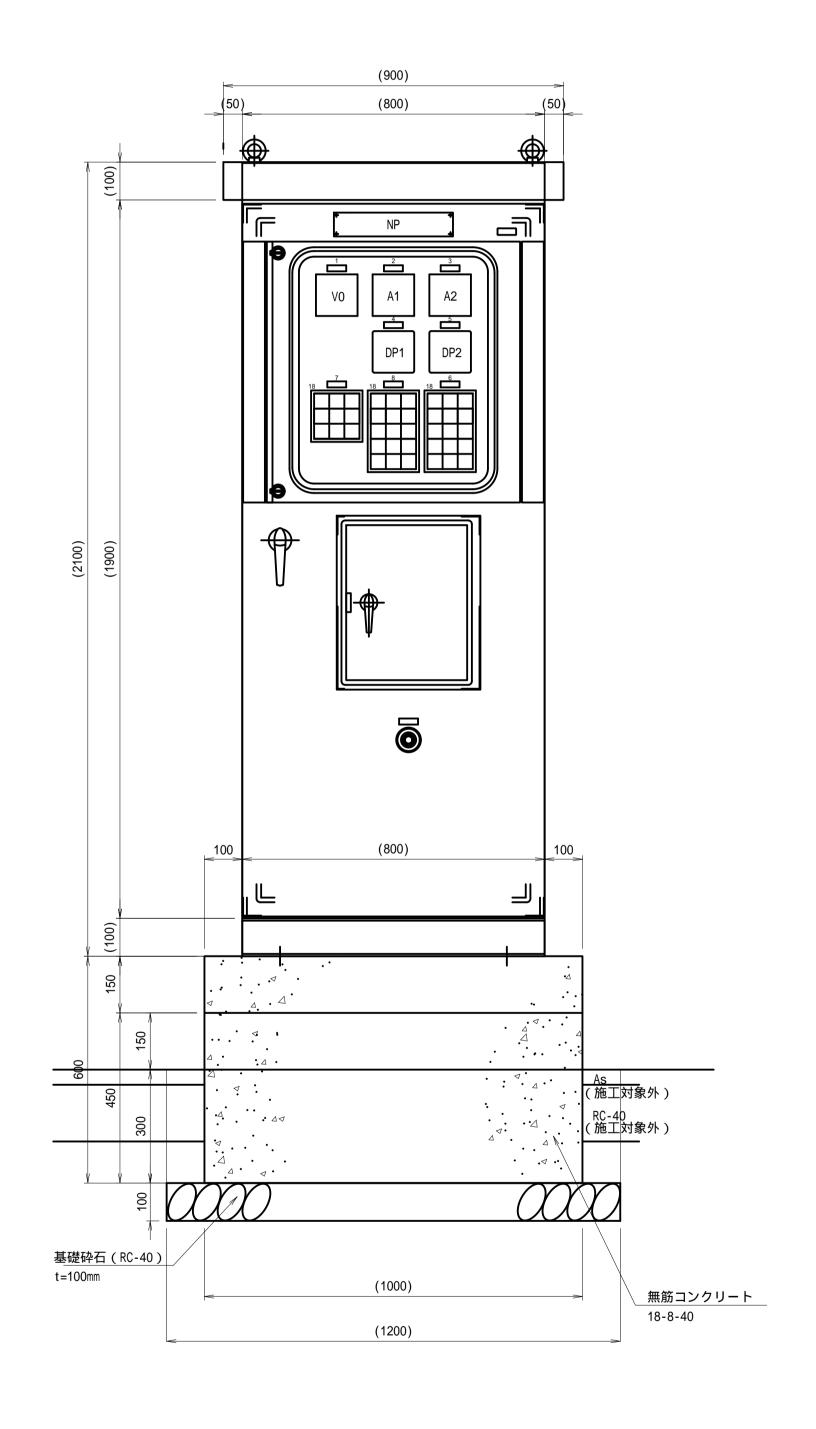



側面図

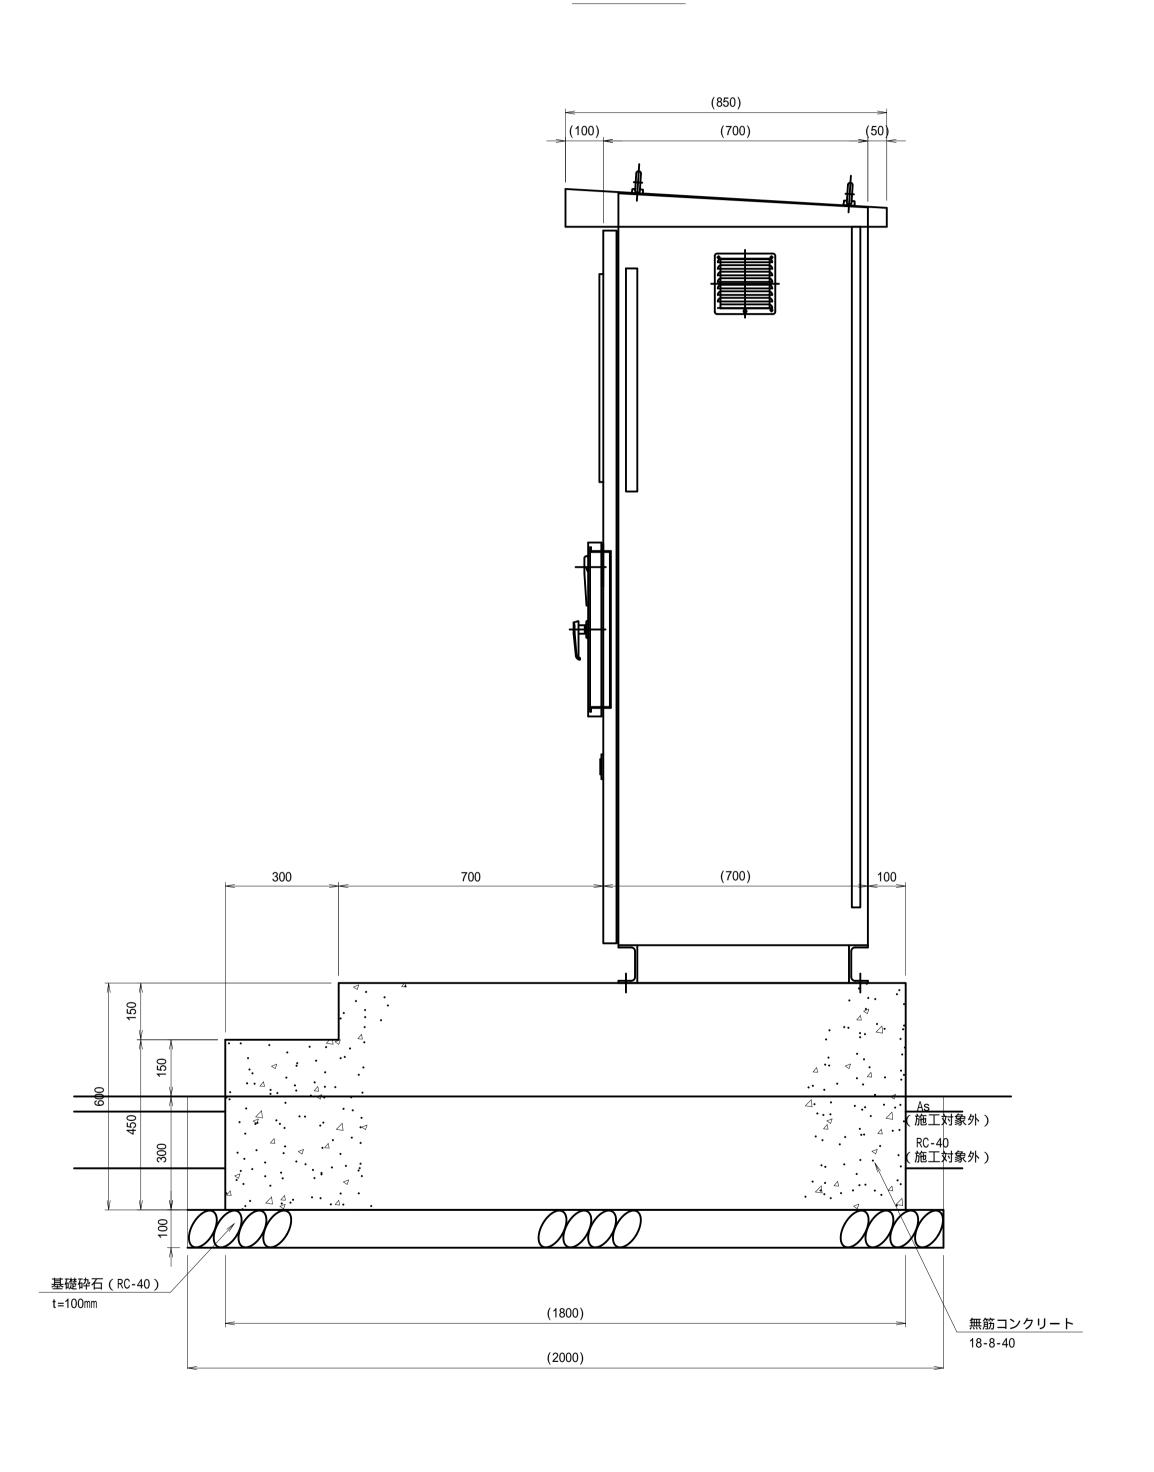

Ι	事名	令和7年度 和歌山平野農地防災事業 関戸支線水路ゲート製作据付工事				
図i	面名	機側操作盤基礎構造図				
年,	月日					
縮	尺	図	示	図面番号	10	
契約	区分			当初		
事務	所名	近畿	農政局 禾	口歌山平野農	地防災事業所	


パネル詳細図

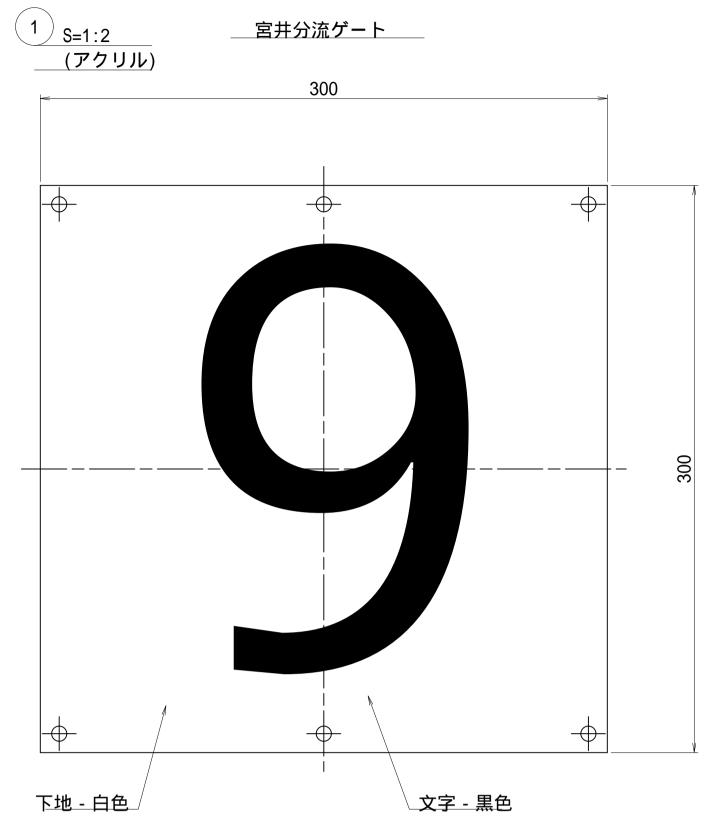

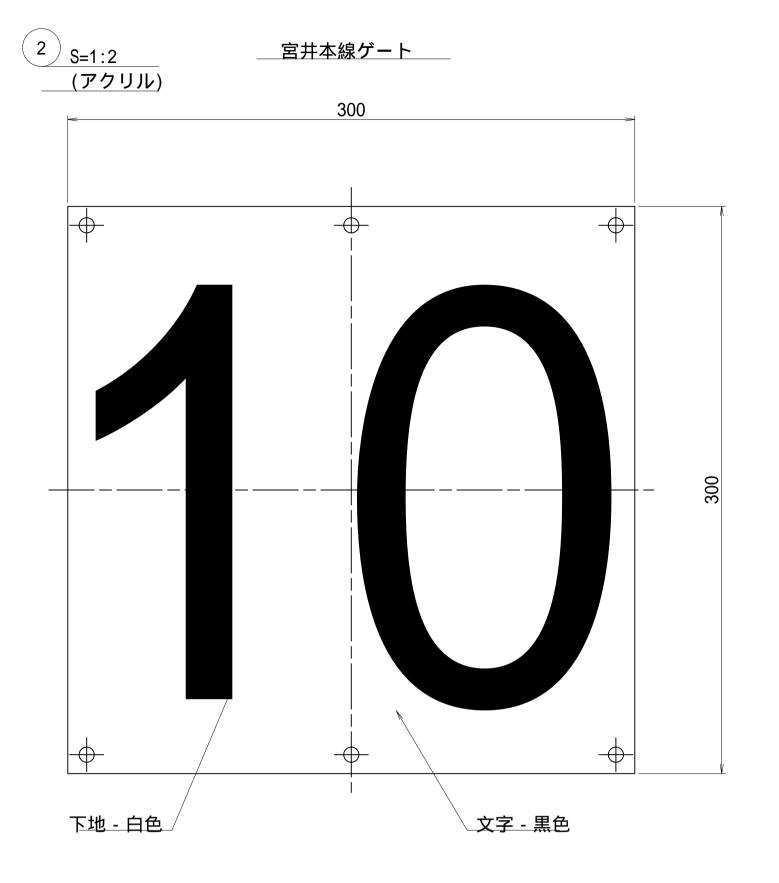

		製作仕様
材質及び	が板厚	アクリル板、 t = 5 mm
		紫外線対策付(シール等)
文	字	丸ゴシック体

注)文字の配置は本図参照の上、体裁よくすること。

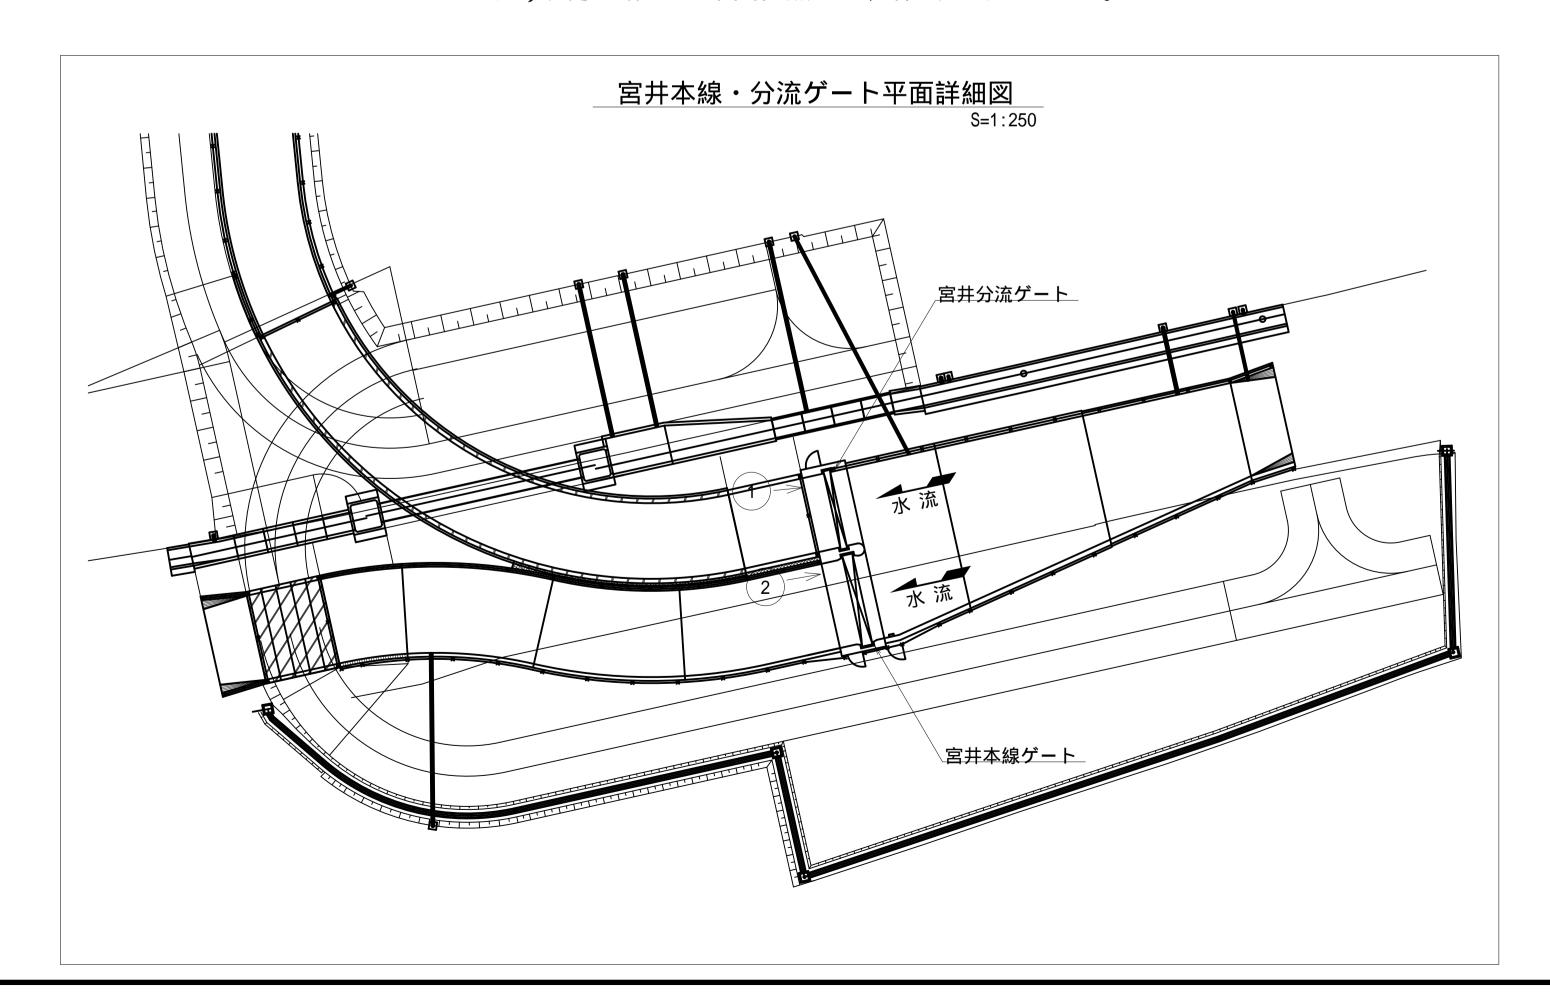

工事名	令和7年度 和歌山平野農地防災事業 関戸支線水路ゲート製作据付工事			
図面名	パネル詳細図			
年月日				
縮尺	図 示 図面番号 11			
契約区分	当初			
事務所名	近畿農政局 和歌山平野農地防災事業所			