

# 令和6年度 宇城農地整備事業 出村・宇土割工区区画整理（その1）工事

縮小図面  
(参考図面)

九州農政局 宇城農地整備事業所

# 用排水路縦横断図(1)


【用排水路】

北出村17号、北出村18号、北出村19号


V=1/100

H=1/1000

【位置図】

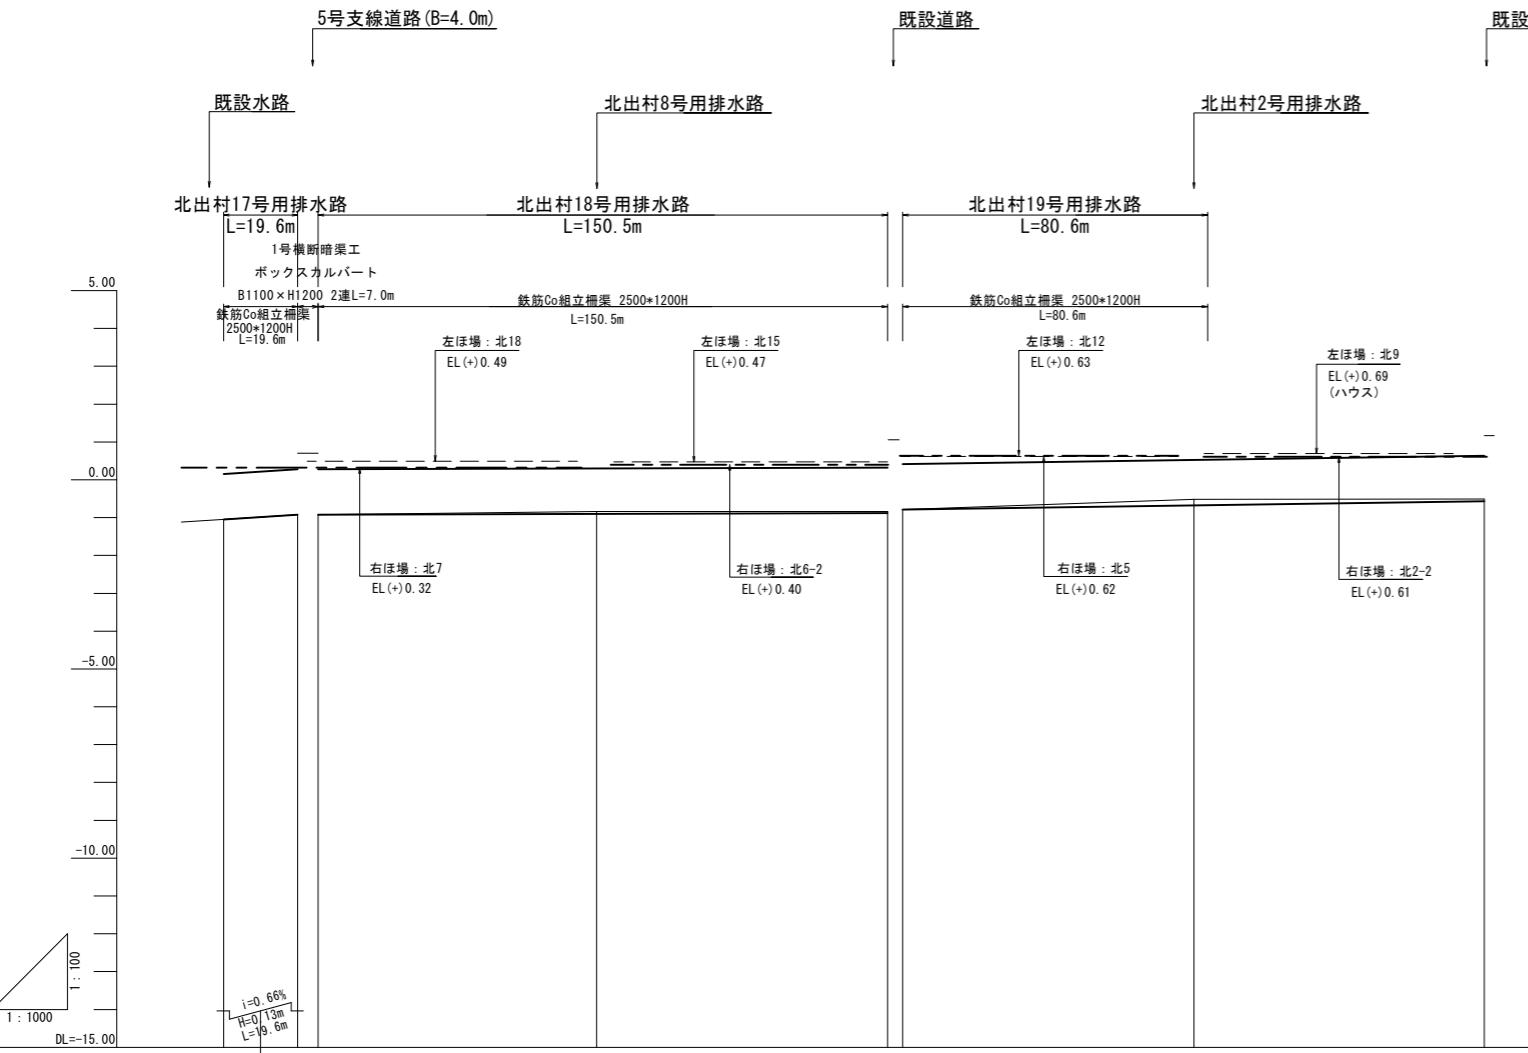

勾配	-1.05	-0.92	-0.92	-0.88	-0.82	-0.82	-0.71	-0.60
計画高	-1.05	-0.92	-0.92	-0.88	-0.82	-0.82	-0.70	-0.60
地盤高	-1.05	-0.92	-0.92	-0.84	-0.84	-0.79	-0.52	-0.51
追加距離	0.0	19.6	0.0	73.6	150.5	80.6	70.6	153.7
単距離	0.0	19.6	0.0	73.6	75.7	73.6	73.1	
測点	BP(17号)	EP(17号)	BP(18号)	EP(18号)	BP(19号)	EP(19号)		

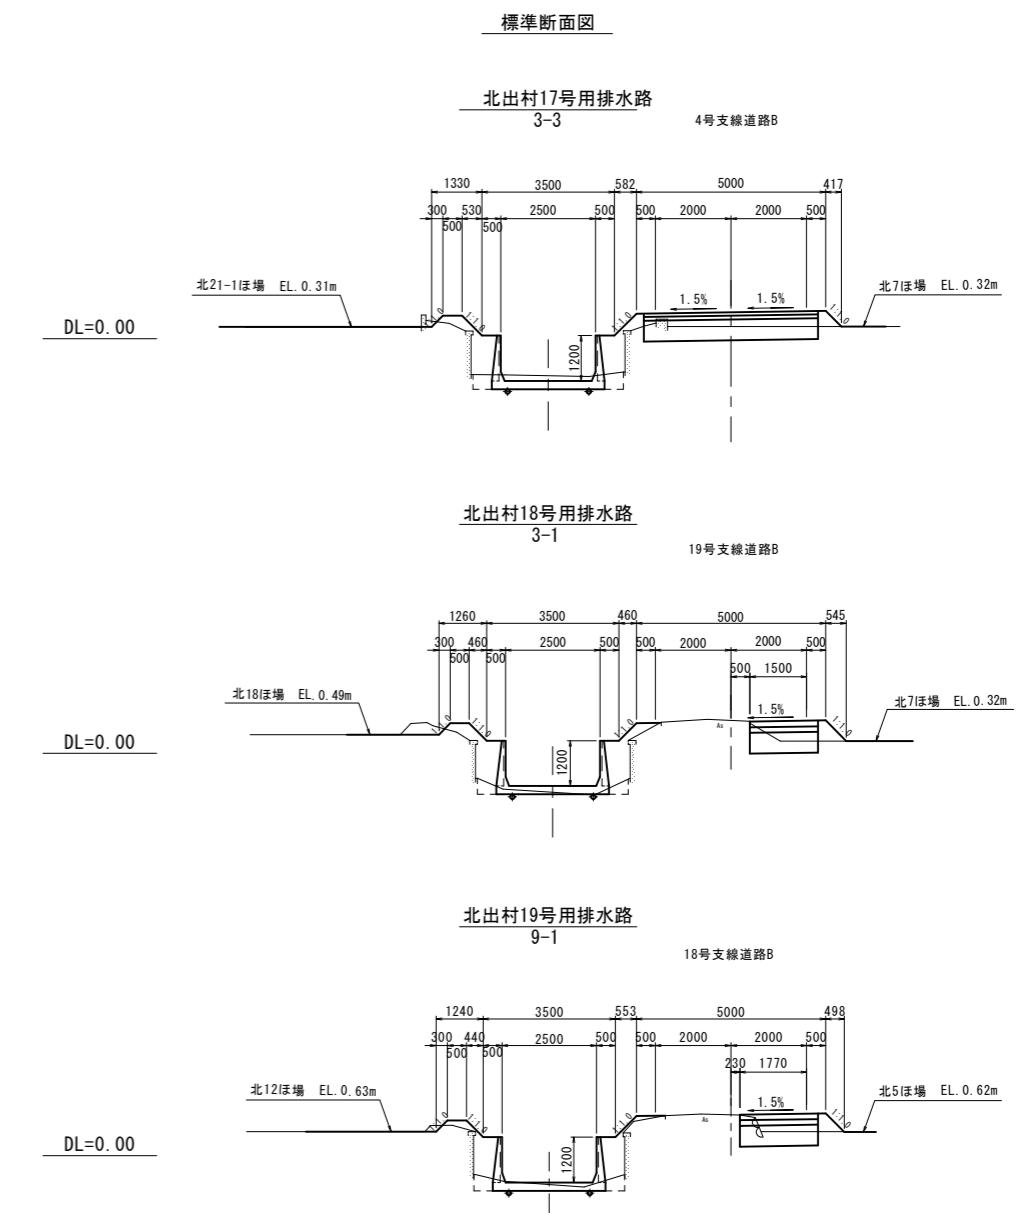

<凡例>

—	—	—	ほ場標高(左側)
—	—	—	ほ場標高(右側)

\*起点(西侧)一終点(東側)




工事名	令和6年度 宇城農地整備事業 出村・宇土割工区区画整理(その1)工事		
図面名	用排水路縦横断図(1)		
作成年月日			
縮尺	図示	図面番号	参1-1 / 3
会社名			
事業所名			

九州農政局 宇城農地整備事業所

## 用排水路縦横断図(2)

S=1/100

〈北出村用排水路〉

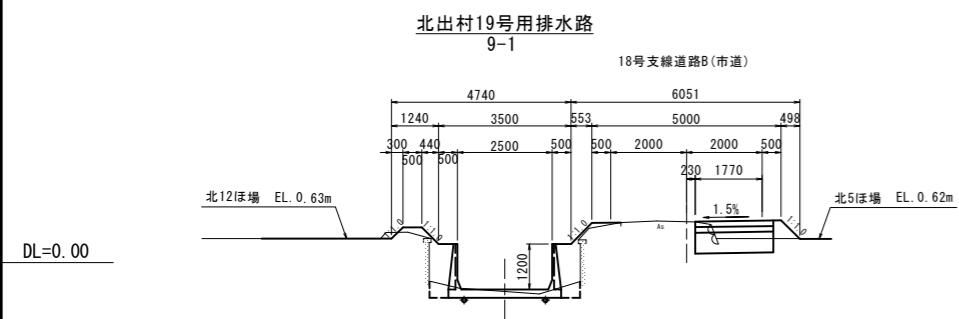
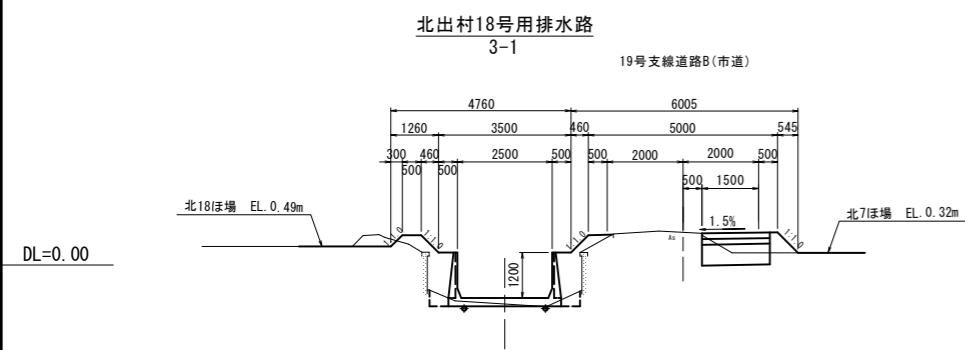
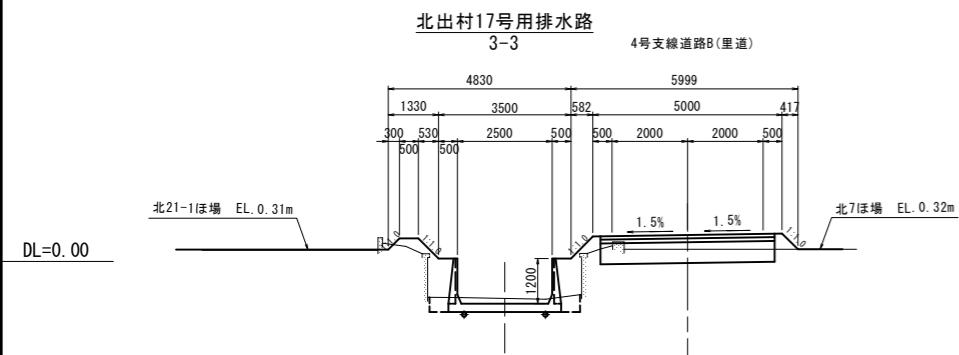


工事名	令和6年度 宇城農地整備事業 出村・宇土割工区区画整理(その1)工事		
図面名	用排水路継横断図(2)		
作成年月日			
縮 尺	S=1/100	図面番号	参 1 - 2 / 3
会社名			
事業所名	九州農政局 宇城農地整備事業所		

### 用排水路縦横断図(3) S=1/100

#### (土工図)

<北出村用排水路>



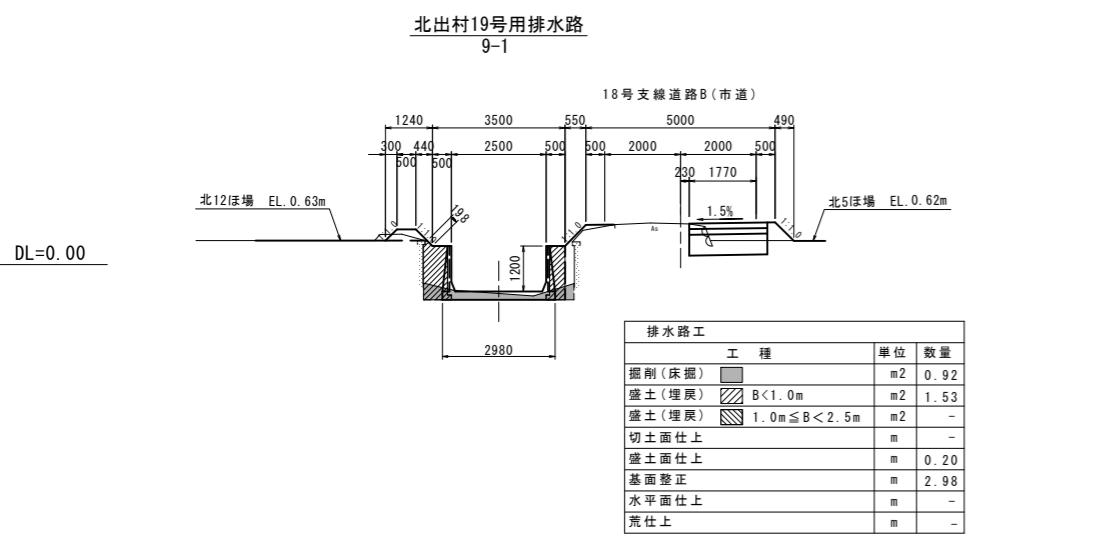
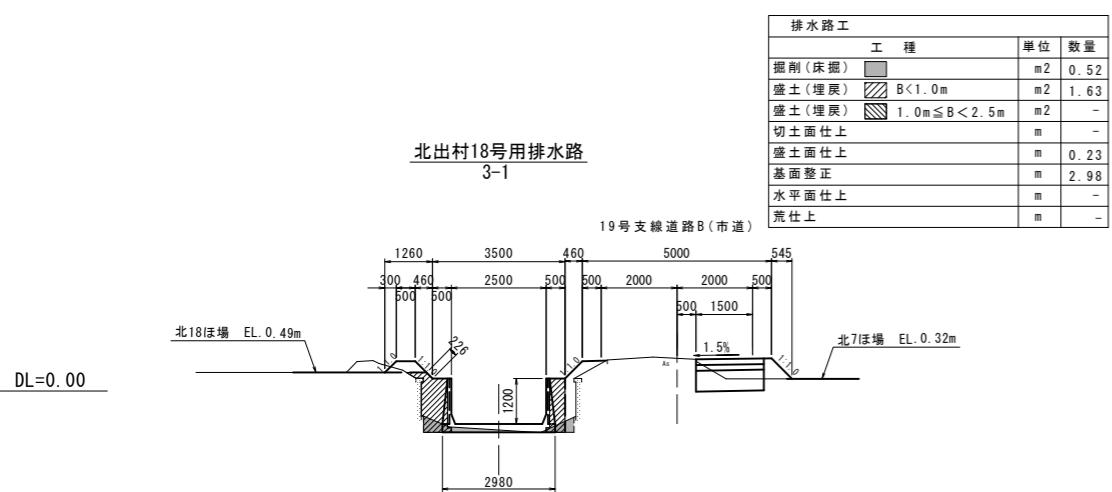
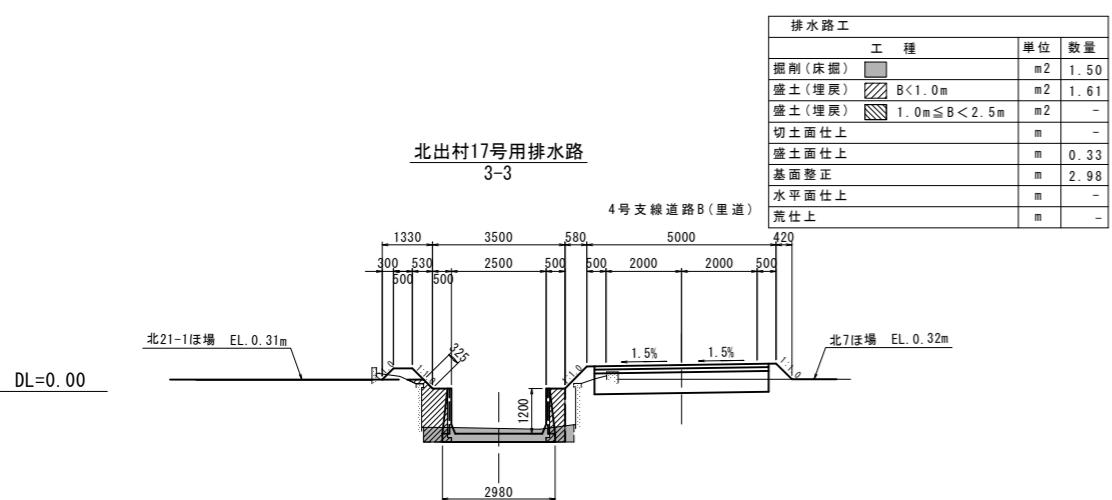


工事名	令和6年度 宇城農地整備事業 出村・宇土割工区区画整理(その1)工事		
図面名	用排水路縦横断図(3)		
作成年月日			
縮尺	S=1/100	図面番号	参 1 - 3 / 3
会社名			
事業所名	九州農政局 宇城農地整備事業所		

# 道路縦横断図(1)

【支線道路B】  
5号、管理用道路

V=1/100  
H=1/1000

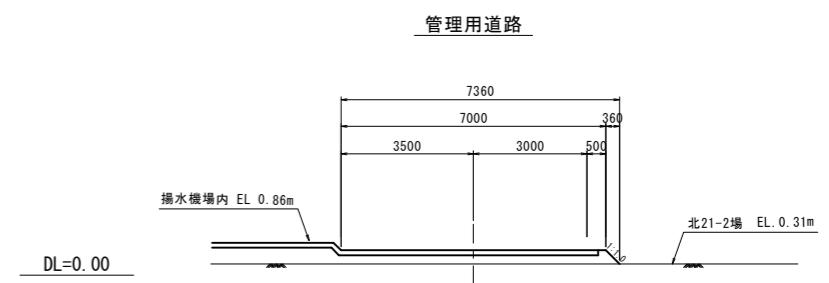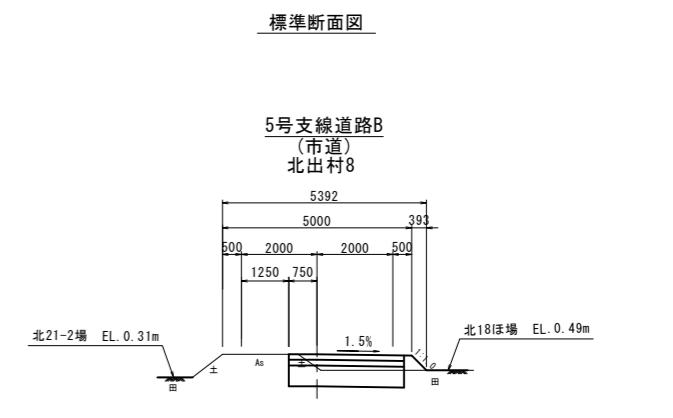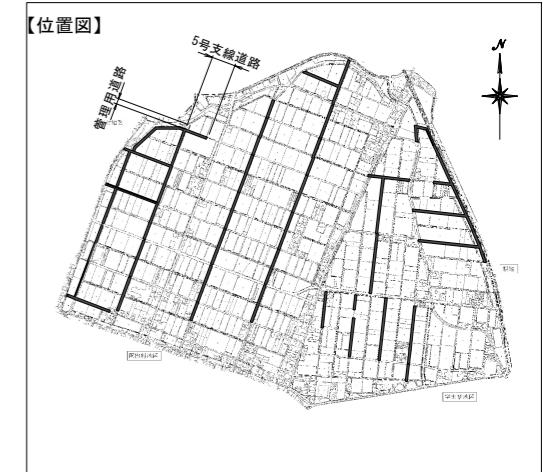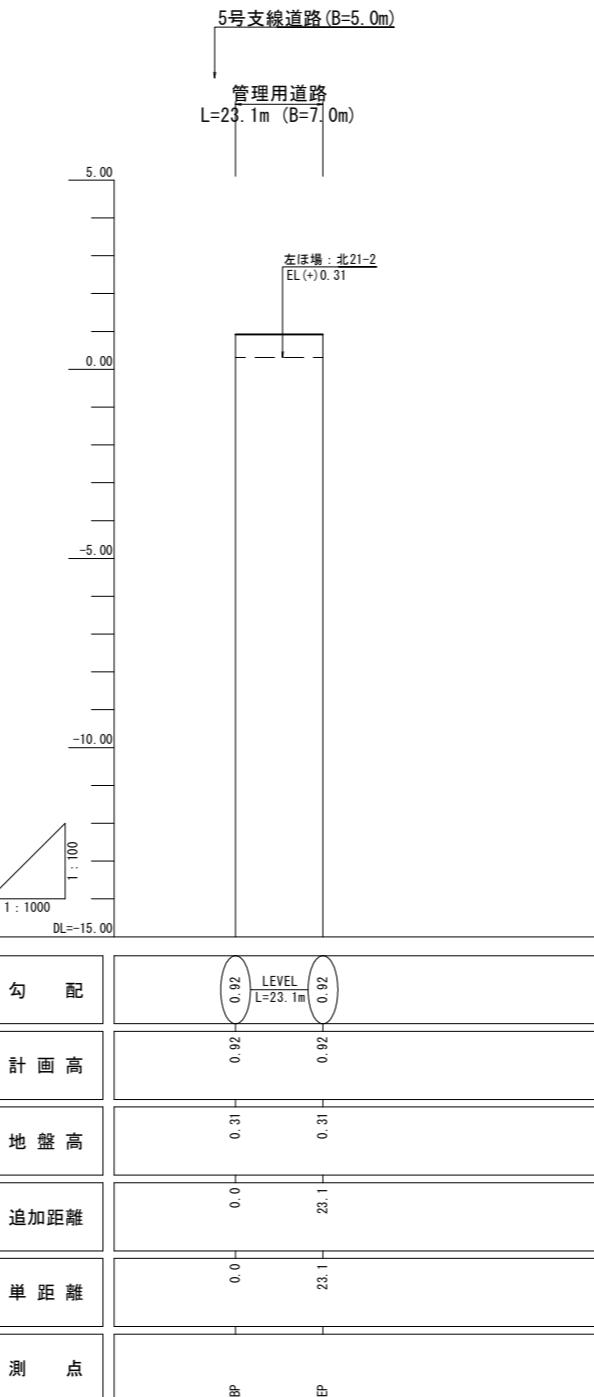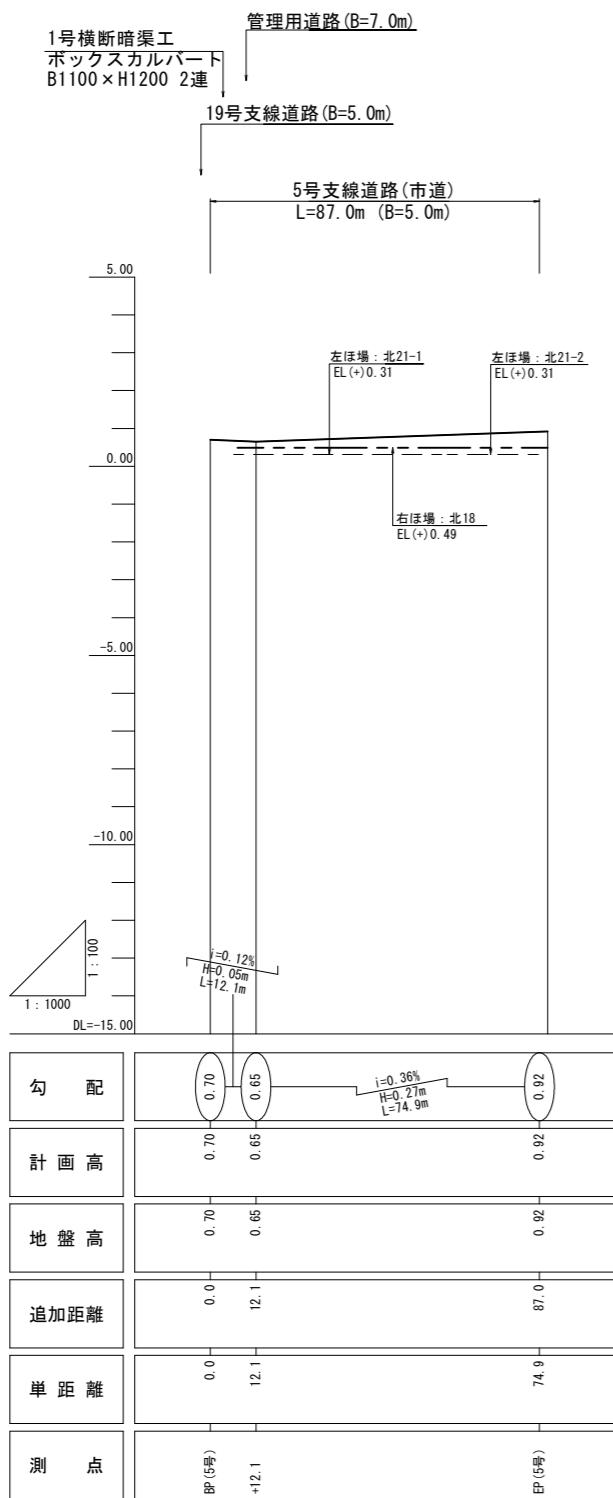

## <凡例>

- ほ場標高(左側)
- ほ場標高(右側)

※起点(西側) → 終点(東側)

工事名	令和6年度 宇城農地整備事業 出村・土石削工区区画整理(その1)工事		
図面名	道路縦横断図(1)		
作成年月日			
縮尺	図示	図面番号	参2-1/5
会社名			
事業所名	九州農政局 宇城農地整備事業所		

## 道路縦横断図(2)


【支線道路B】

17号

V=1/100

H=1/1000


【位置図】

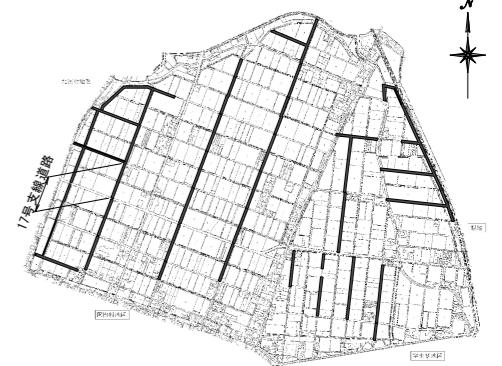

4号横断暗渠工  
ボックスカルバート  
B1800×H1200 2連


既設道路

17号支線道路(市道) (B=5.0m)  
L=149.8m

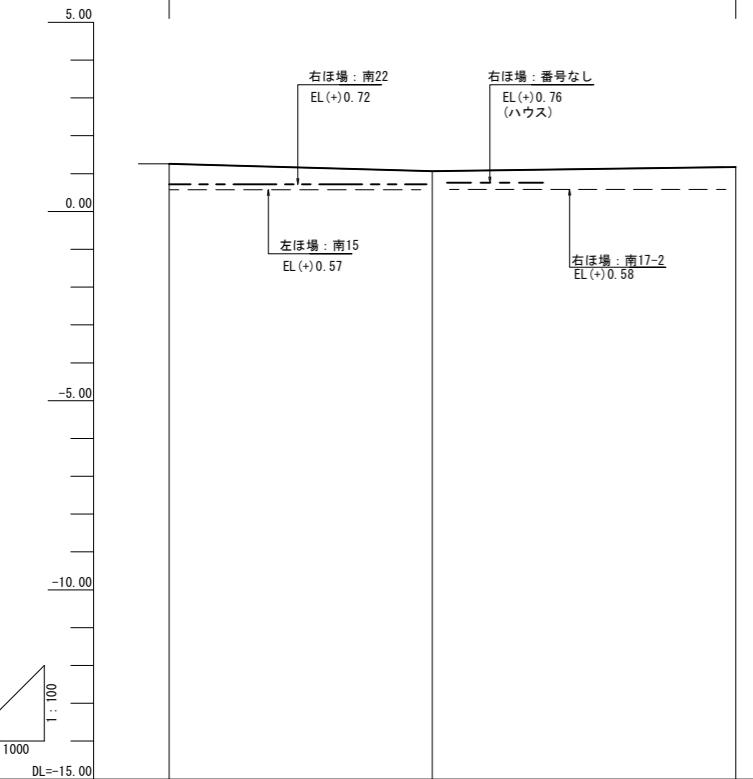

勾配	1.26	$i=0.29\%$ $H=0.20m$ $L=69.6m$	1.06	$i=0.14\%$ $H=0.11m$ $L=80.2m$	1.17
計画高	1.26	1.06		1.17	
地盤高	1.26	1.06		1.17	
追加距離	0.0	69.6		149.8	
単距離	0.0	69.6		80.2	
測点	+69.6			EP(17号)	

標準断面図

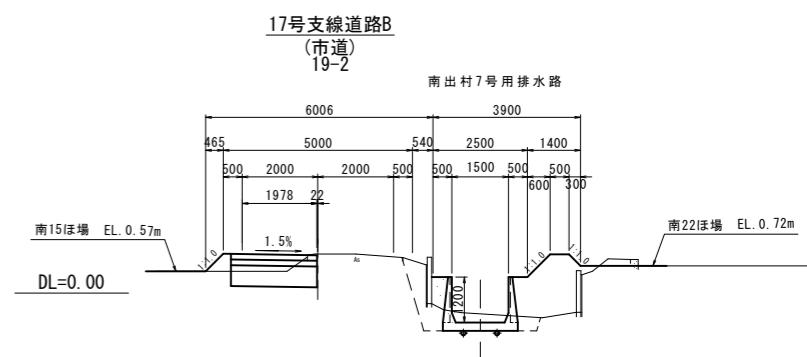

<凡例>

- - - - -	ほ場標高(左側)
— — — — —	ほ場標高(右側)

※起点(西、南側)→終点(東、北側)

工事名	令和6年度 宇城農地整備事業 出村・宇土割工区区画整理(その1)工事		
図面名	道路縦横断図(2)		
作成年月日			
縮尺	図示	図面番号	参2-2/5
会社名			
事業所名	九州農政局 宇城農地整備事業所		




### 道路縦横断図(3)

【支線道路B】

18号、19号

V=1/100

H=1/1000

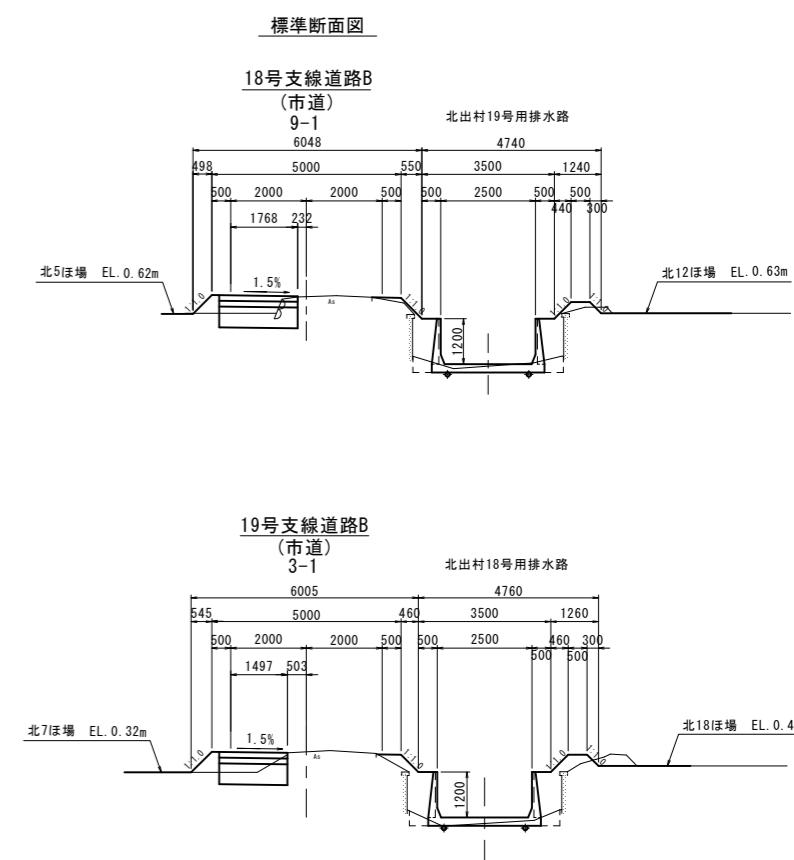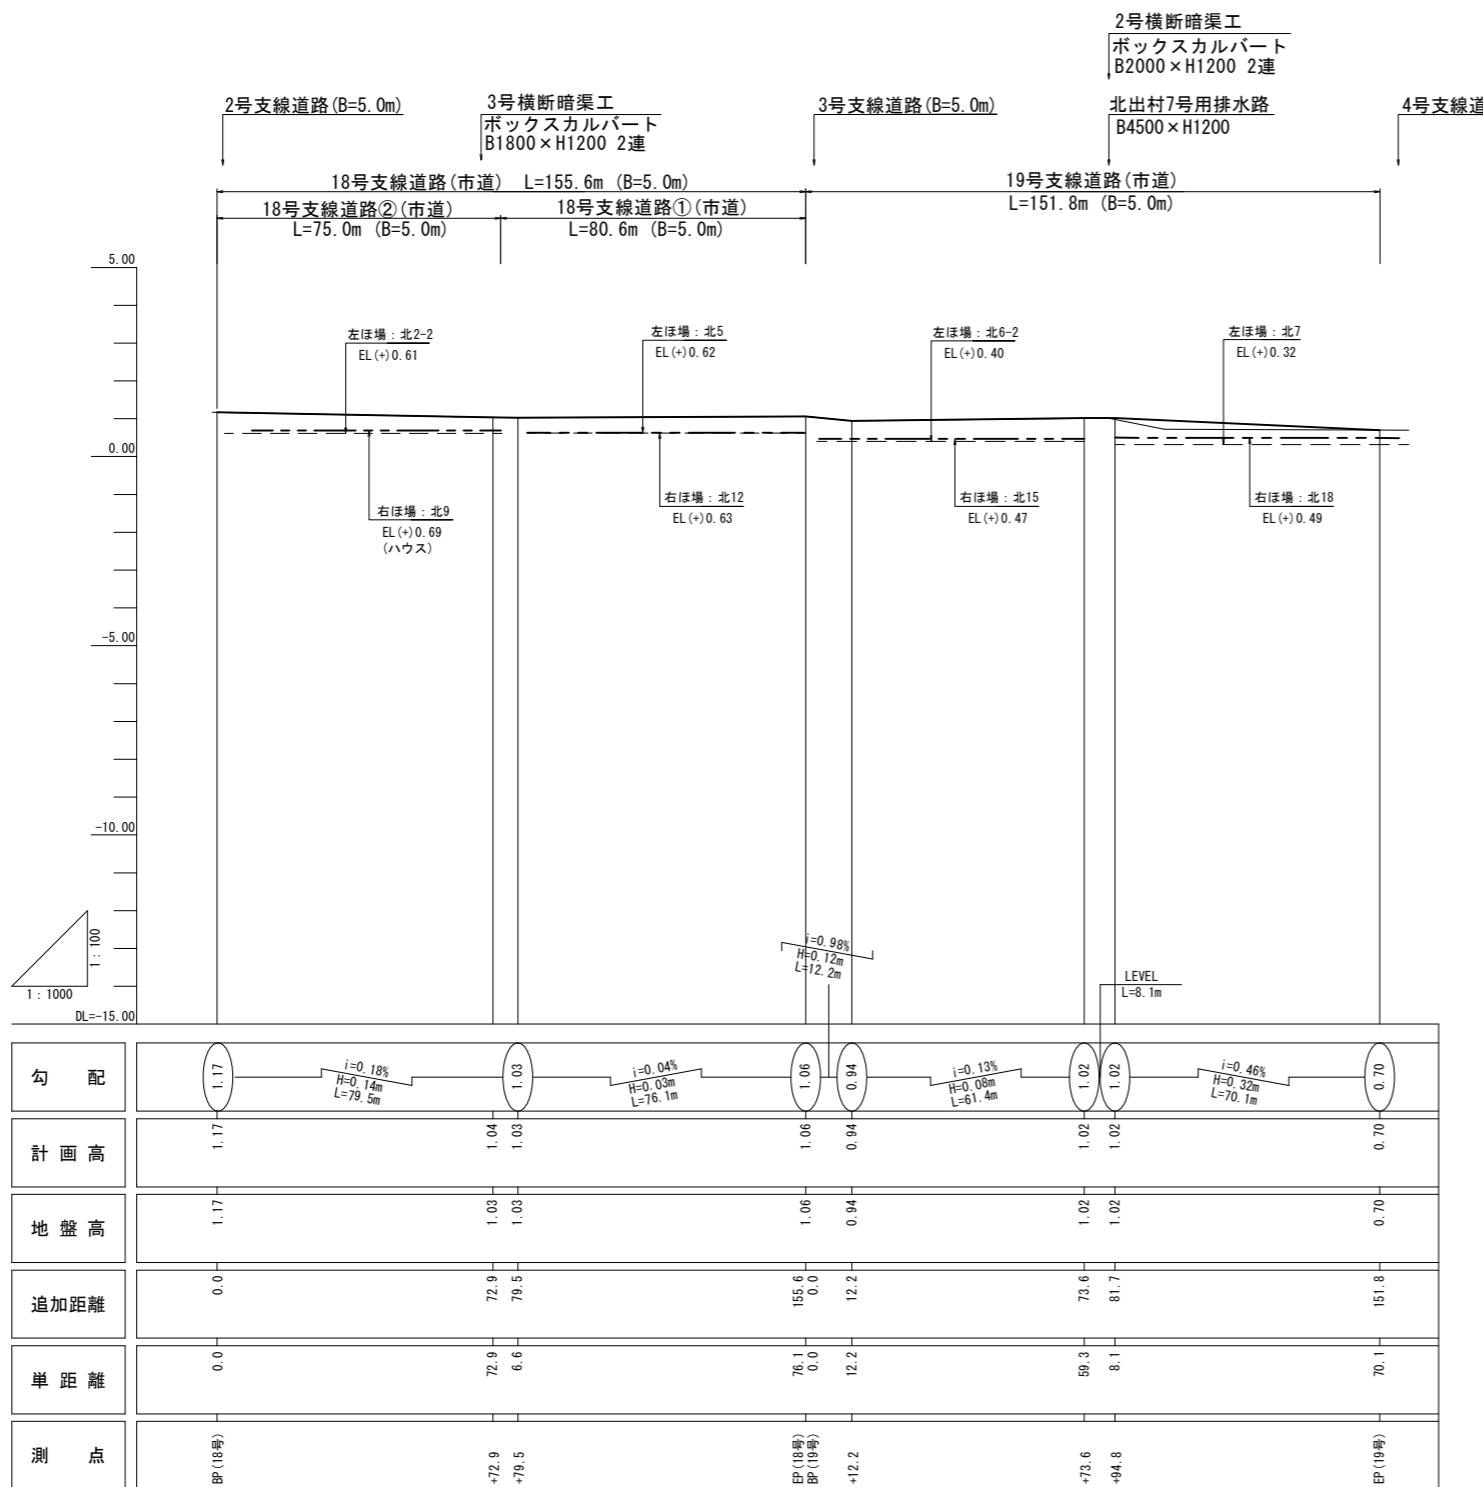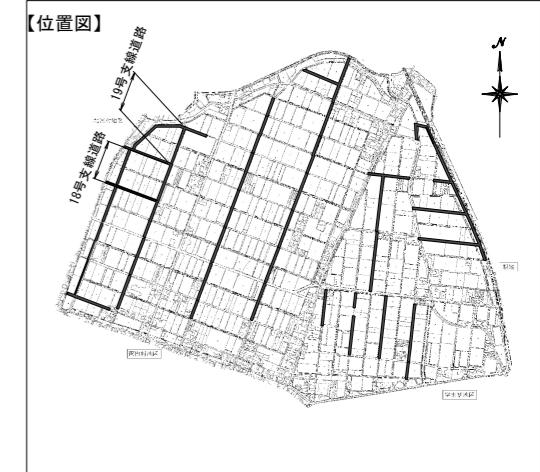

#### <凡例>

ほ場標高(左側)	- - - - -
ほ場標高(右側)	— — — — —







※起点(西側) → 終点(東側)

工事名	令和6年度 宇城農地整備事業 出村・土石削工区区画整理(その1)工事		
図面名	道路縦横断図(3)		
作成年月日			
縮尺	図示	図面番号	参2-3/5
会社名			
事業所名	九州農政局 宇城農地整備事業所		


## 道路縦横断図(4)

S=1/100

### <支線道路B>

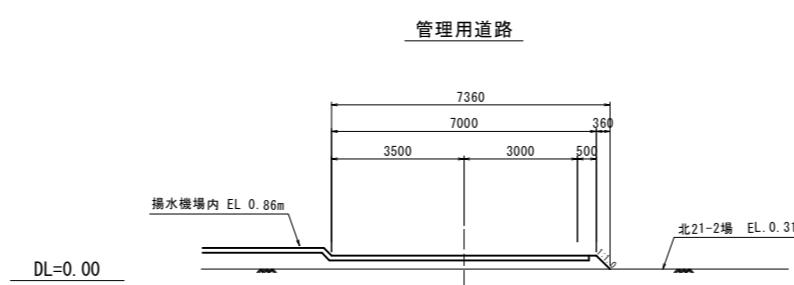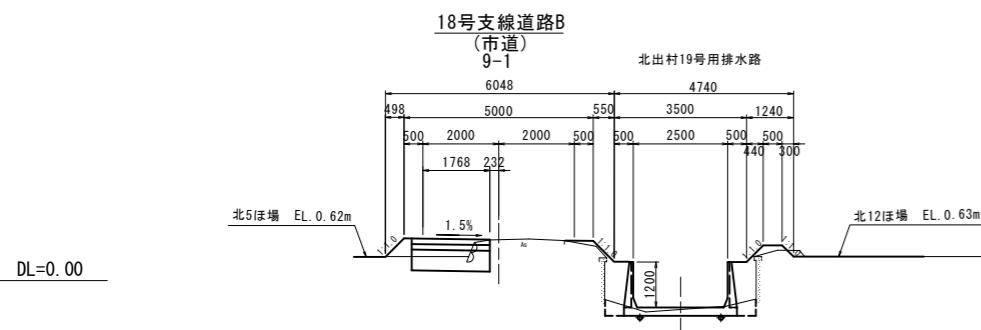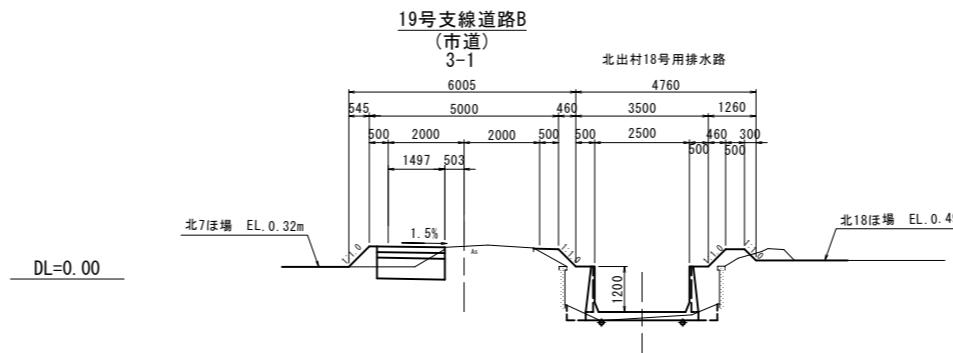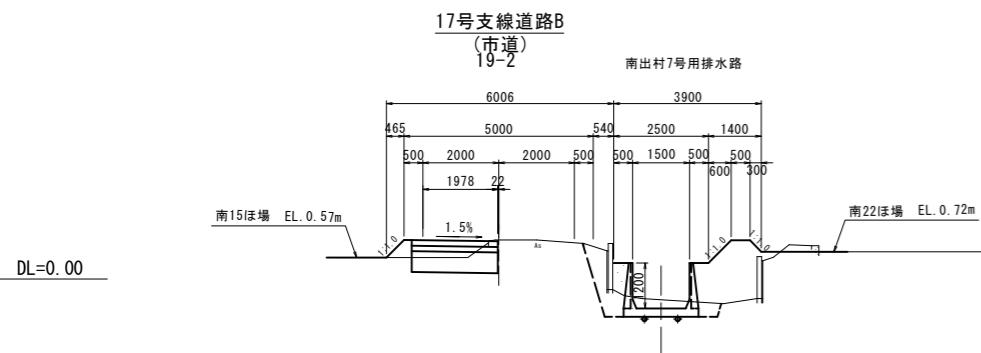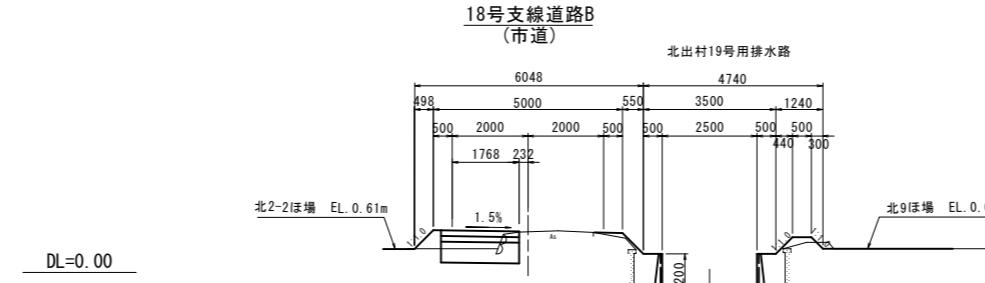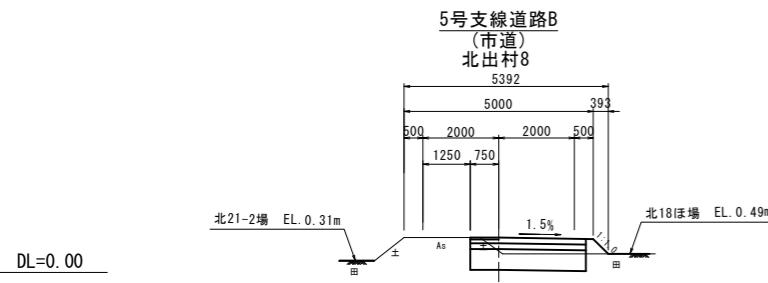


工事名	令和6年度 宇城農地整備事業 出村・宇土割工区区画整理(その1)工事		
図面名	道路縦横断図(4)		
作成年月日			
縮尺	S=1/100	図面番号	参2-4/5
会社名			
事業所名	九州農政局 宇城農地整備事業所		

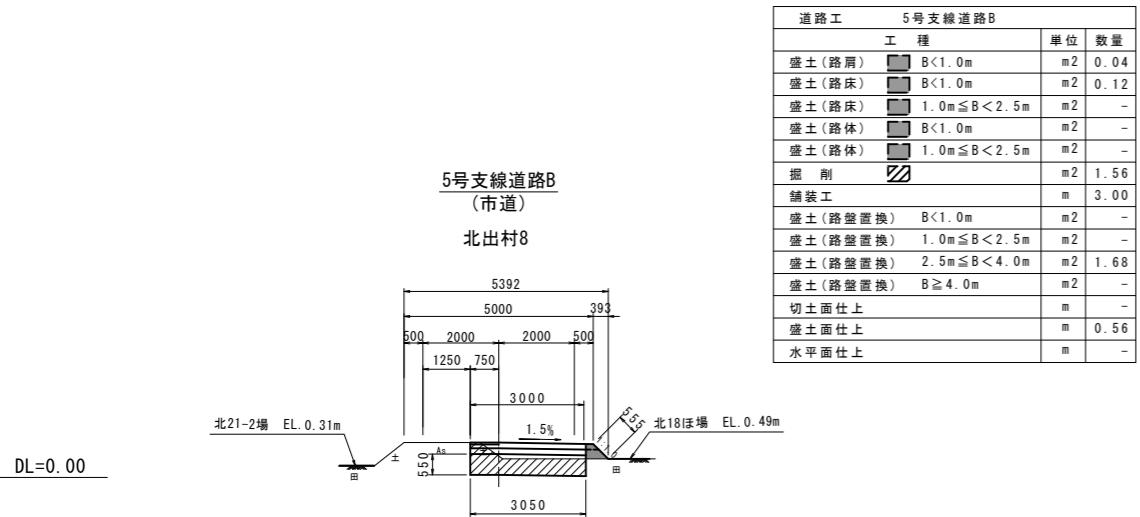


## 道路縦横断図(5) S=1/100

(土工図)

〈支線道路B〉

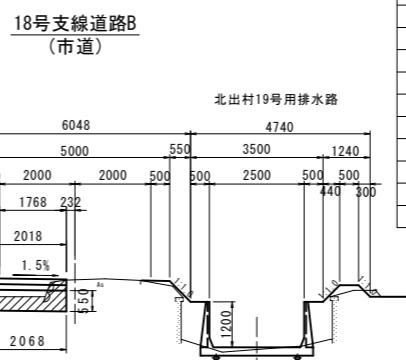


道路工		18号支線道路B	
	工種	単位	数量
盛土(路肩)	 B<1.0m	m <sup>2</sup>	0.1
盛土(路床)	 B<1.0m	m <sup>2</sup>	0.1
盛土(路床)	 1.0m≤B<2.5m	m <sup>2</sup>	
盛土(路体)	 B<1.0m	m <sup>2</sup>	
盛土(路体)	 1.0m≤B<2.5m	m <sup>2</sup>	
掘削		m <sup>2</sup>	0.9
舗装工		m	2.0
盛土(路盤置換)	B<1.0m	m <sup>2</sup>	
盛土(路盤置換)	1.0m≤B<2.5m	m <sup>2</sup>	1.1
盛土(路盤置換)	2.5m≤B<4.0m	m <sup>2</sup>	
盛土(路盤置換)	B≥4.0m	m <sup>2</sup>	
切土面仕上		m	0.0
盛土面仕上		m	0.6
水平面仕上		m	

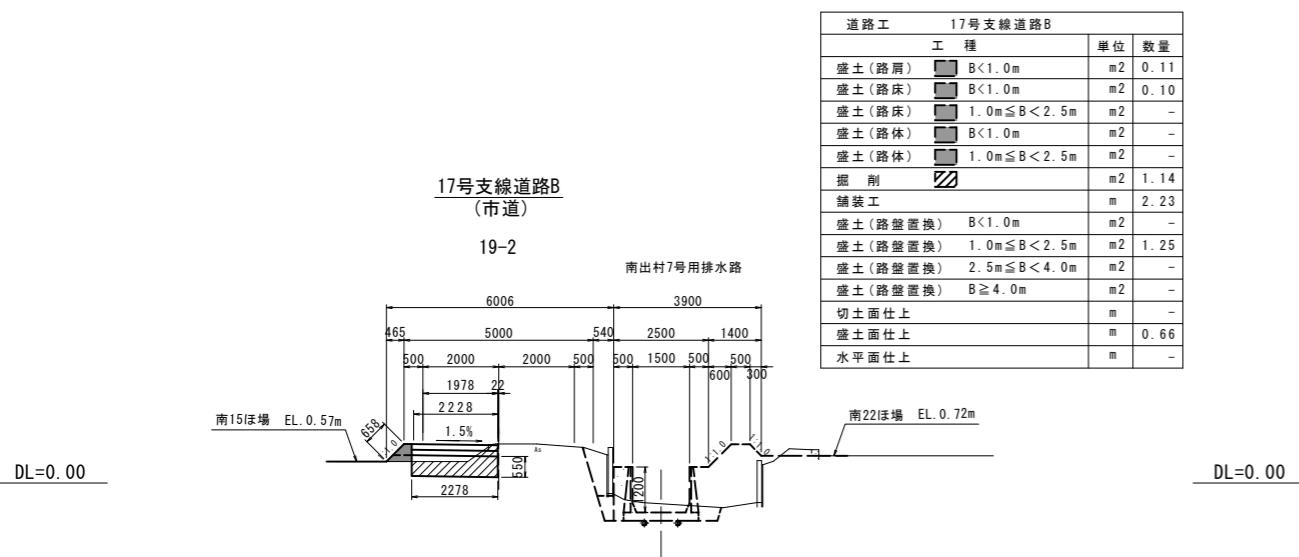

19号支線道路B  
(本道)

道路工		19号支線道路B	
工種		単位	数量
盛土(路肩)		m <sup>2</sup>	0.2
盛土(路床)		m <sup>2</sup>	0.4
盛土(路床)		m <sup>2</sup>	1.0m ≤ B < 2.5m
盛土(路体)		m <sup>2</sup>	0.1
盛土(路体)		m <sup>2</sup>	1.0m ≤ B < 2.5m
掘削		m <sup>2</sup>	0.7
舗装工		m	1.7
盛土(路盤置換)	B < 1.0m	m <sup>2</sup>	
盛土(路盤置換)	1.0m ≤ B < 2.5m	m <sup>2</sup>	0.9
盛土(路盤置換)	2.5m ≤ B < 4.0m	m <sup>2</sup>	
盛土(路盤置換)	B ≥ 4.0m	m <sup>2</sup>	
切土面仕上		m	
盛土面仕上		m	1.4
水平面仕上		m	

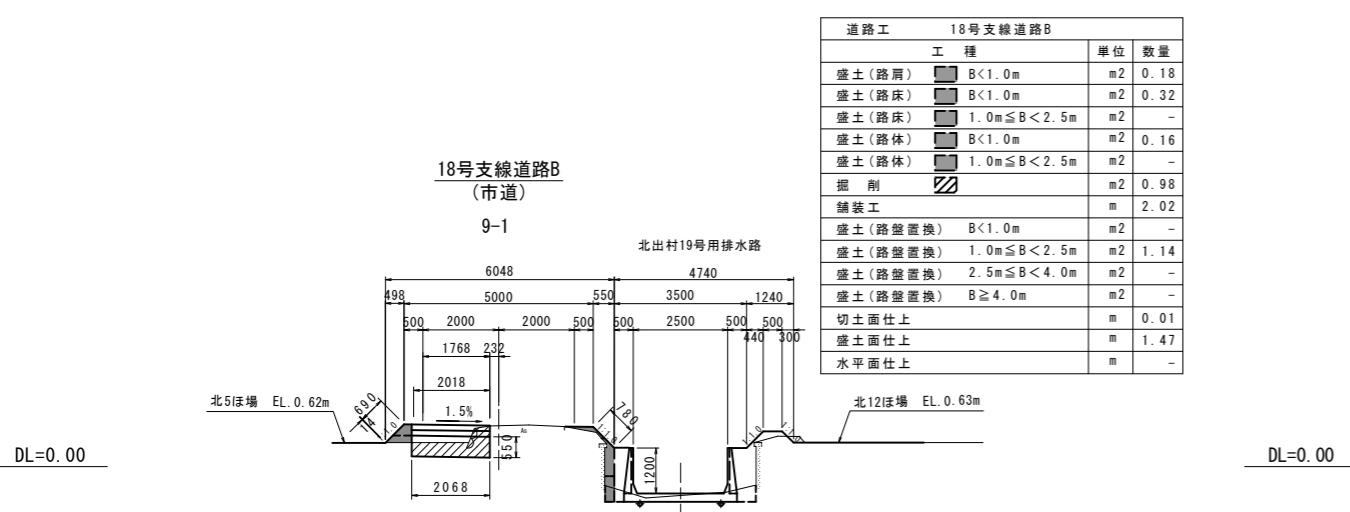

管理用道路

道路工	管理用道路	
工種		単位
盛土(路肩)	B<1.0m	m <sup>2</sup>
盛土(路床)	B<1.0m	m <sup>2</sup>
盛土(路床)	B≥4.0m	m <sup>2</sup>
盛土(路体)	B<1.0m	m <sup>2</sup>
盛土(路体)	1.0m≤B<2.5m	m <sup>2</sup>
掘削		m <sup>2</sup>
舗装工		m
盛土(路盤置換)	B<1.0m	m <sup>2</sup>
盛土(路盤置換)	1.0m≤B<2.5m	m <sup>2</sup>
盛土(路盤置換)	2.5m≤B<4.0m	m <sup>2</sup>
盛土(路盤置換)		m <sup>2</sup>
切土面仕上		m
盛土面仕上		m
水平面仕上		m

## 送配水管路平面縦断図 (1)

< 出村 (1) 1-1, 1-2, 1-3号用水路 >

平面図

S=1:1000



縦断図


SH=1:1000

SV=1:100




平面図凡例

支線道路B道路(改修、新設 5m)	
耕作道路(改修、新設 3m)	
既設道路(現況利用)	
計画排水路(改修、新設)	
既設水路(現況利用)	
ビニールハウス	
一筆排水	
(P) 揚水機場	
耕区境界畦畔	
ほ場番号 ほ場面積(m <sup>2</sup> ) 計画ほ場高(m)	簡易整備 (表土扱い無)
ほ場番号 ほ場面積(m <sup>2</sup> ) 計画ほ場高(m)	基盤整備 (表土扱い有)
管中心線	
(①) 給水栓-給水栓番号	
(◎) 制水弁工	
(Ⓐ) 空気弁工	
(Ⓓ) 排泥弁工	

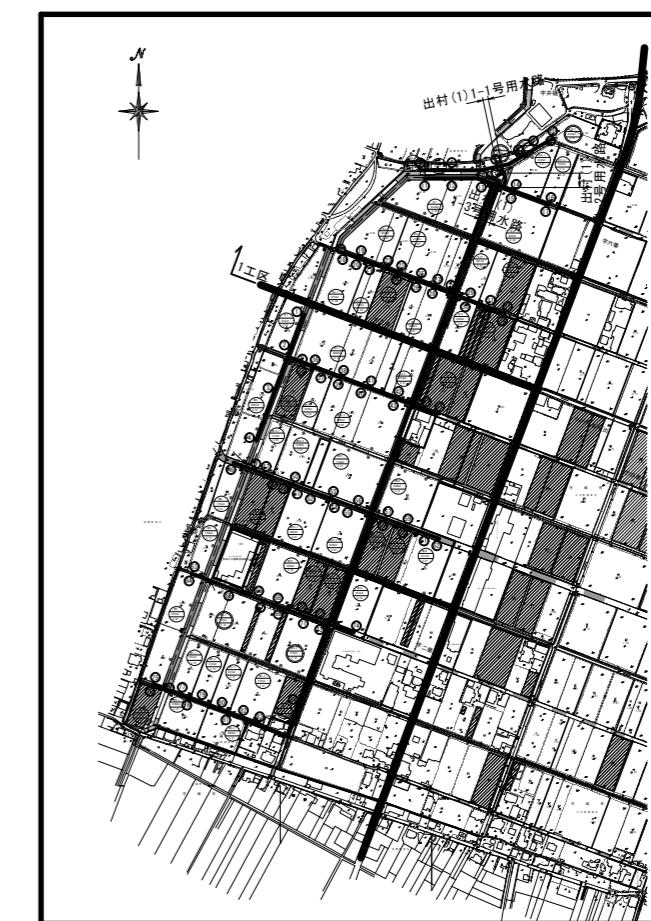

縦断図凡例

管中心線
管頂及び管底線
道路高

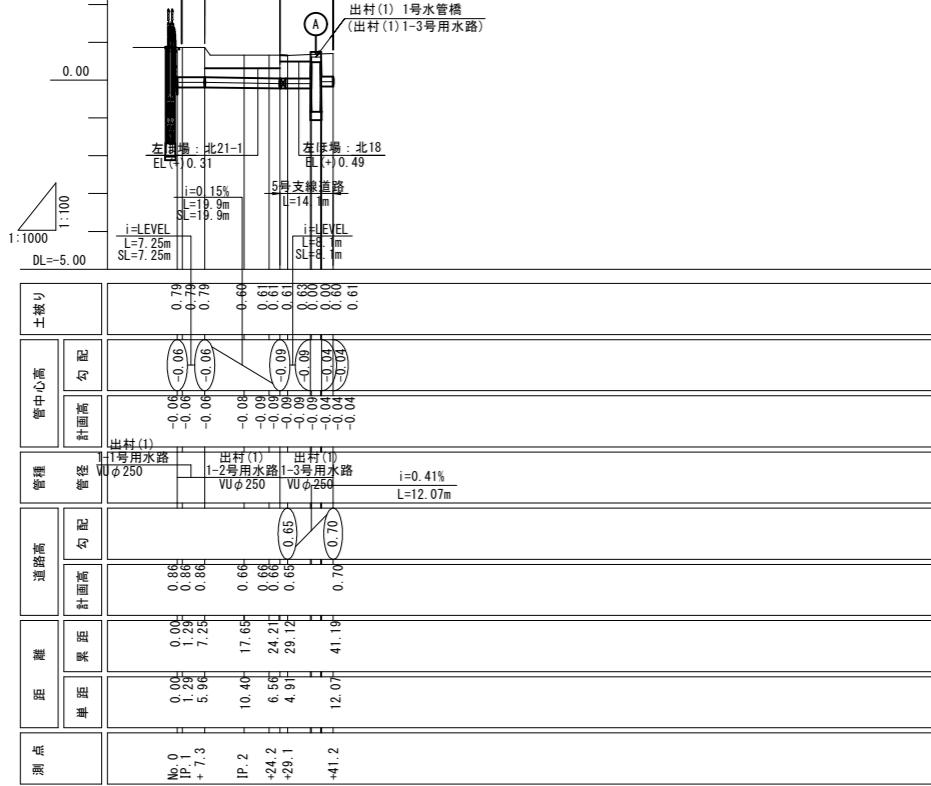


工事名	令和6年度 宇城農地整備事業 出村・宇土割工区区画整理(その1)工事		
図面名	送配水管路平面縦断図 (1)		
作成年月日			
縮尺	図示	図面番号	参3 - 1 / 4
会社名			
事業所名	九州農政局宇城農地整備事業所		

## 送配水管路平面縦断図 (2)


< 出村 (1) 5号用水路 >

平面図  
S=1:1000

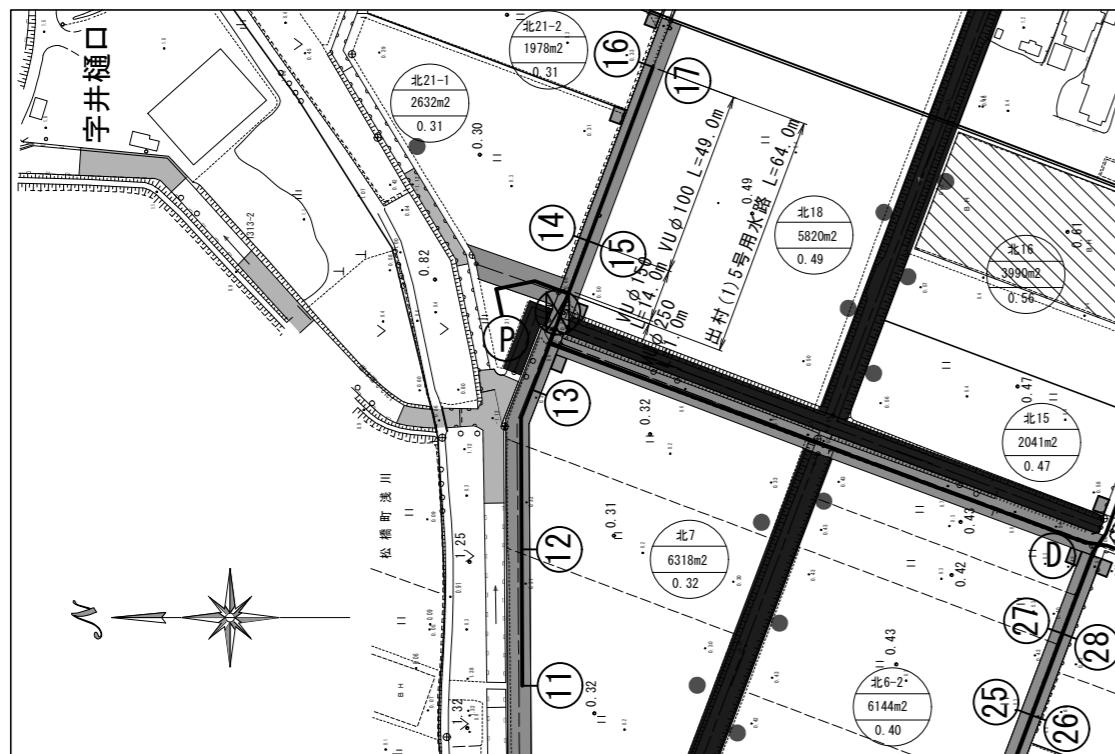


平面図凡例

支線道路B道路(改修、新設 5m)
耕作道路(改修、新設 3m)
既設道路(現況利用)
計画排水路(改修、新設)
既設水路(現況利用)
ビニールハウス
一筆排水
(P)揚水機場
耕区境界畦畔
簡易整備 (表土扱い無)
基盤整備 (表土扱い有)
管中心線
①給水栓-給水栓番号
⊗制水弁工
Ⓐ空気弁工
Ⓓ排泥弁工

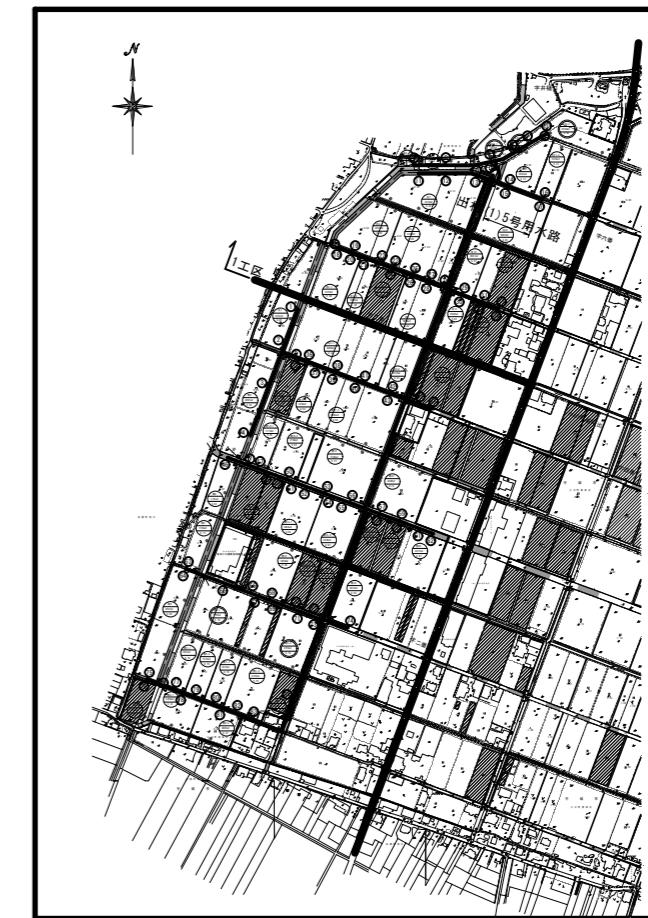

縦断図

SH=1:1000  
SV=1:100

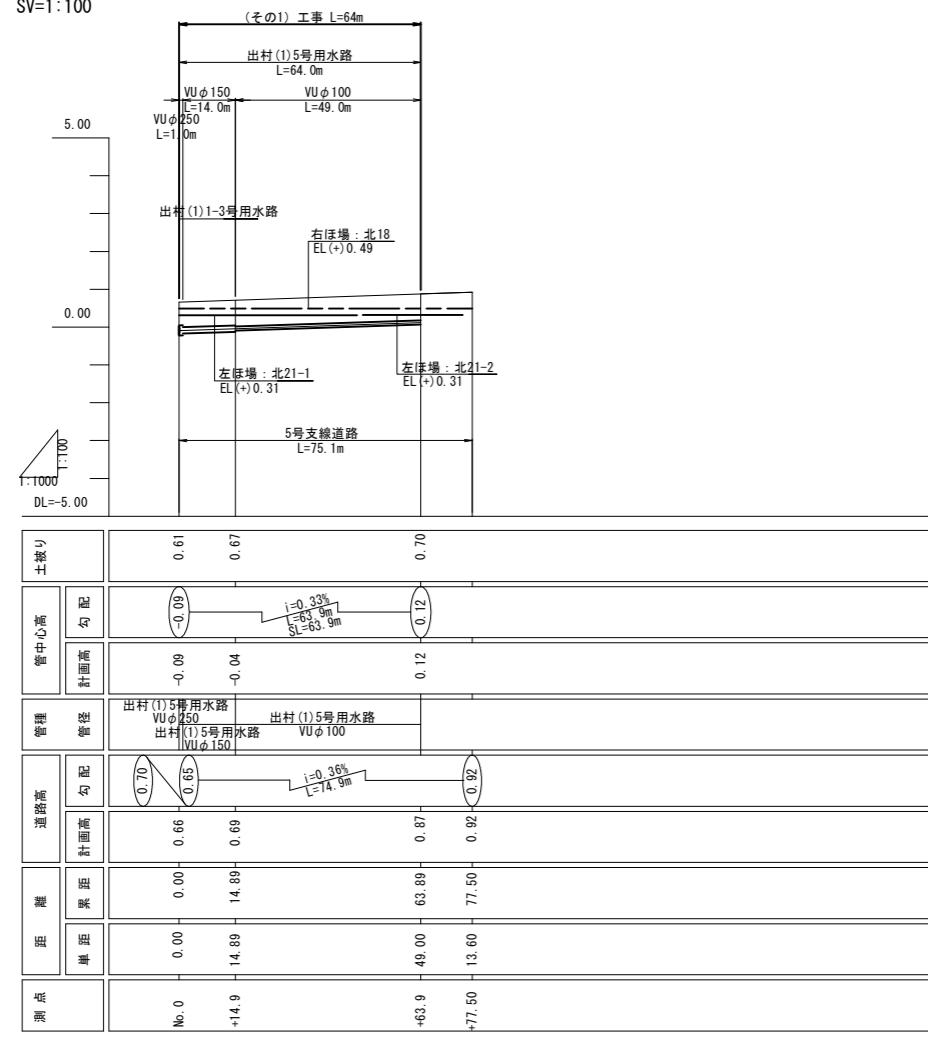


管中心線
管頂及び管底線
道路高

工事名	令和6年度 宇城農地整備事業 出村・宇土割工区区画整理(その1)工事		
図面名	送配水管路平面縦断図 (2)		
作成年月日			
縮尺	図示	図面番号	参3 - 2 / 4
会社名			
事業所名	九州農政局宇城農地整備事業所		

### 送配水管路平面縦断図 (3)


## 平面図

S=1 : 1000

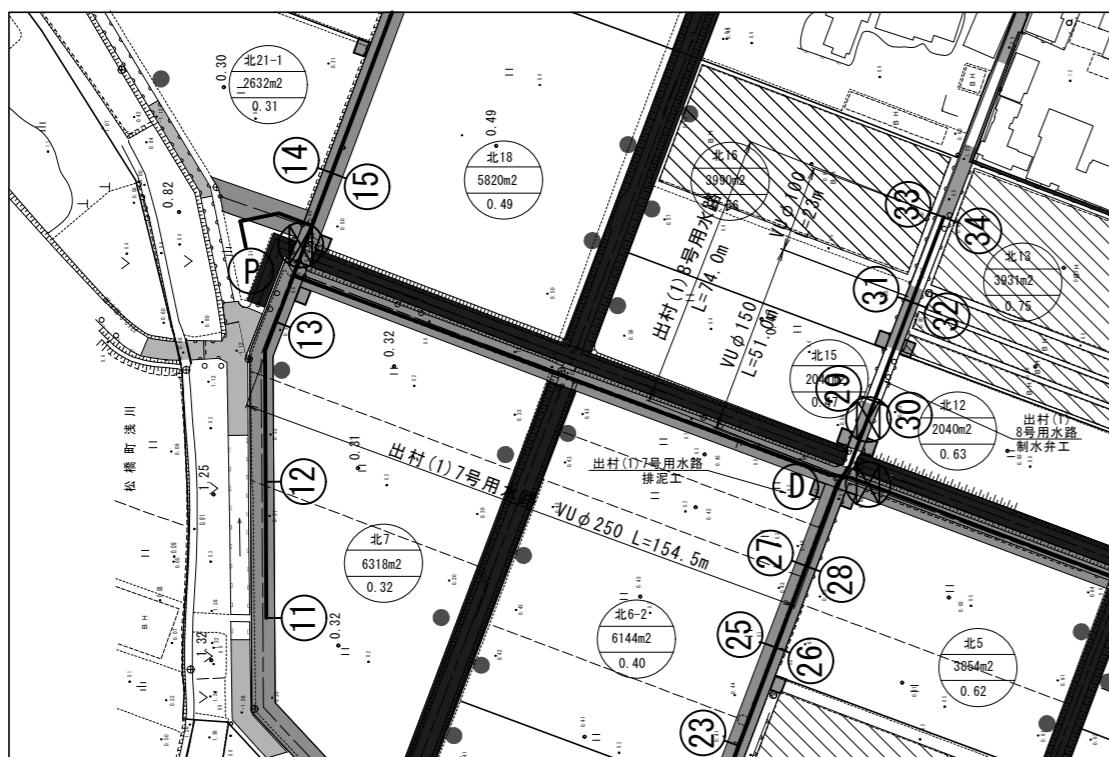

## 平面図凡例


	支線道路B道路(改修、新設 5m)
	耕作道路(改修、新設 3m)
	既設道路(現況利用)
	計画排水路(改修、新設)
	既設水路(現況利用)
	ビニールハウス
	一筆排水
	揚水機場
	耕区境界畦畔
	簡易整備 (表土扱い無)
	基盤整備 (表土扱い有)
	管中心線
	給水栓-給水栓番号
	制水弁工
	空気弁工
	排泥弁工

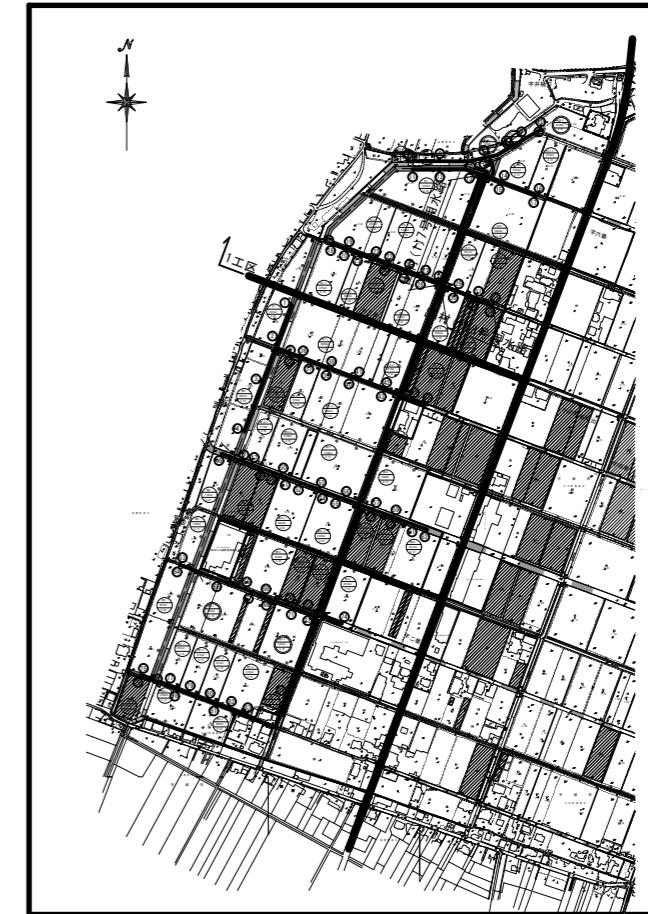

縦断図

SH=1:1000

SV=1:100

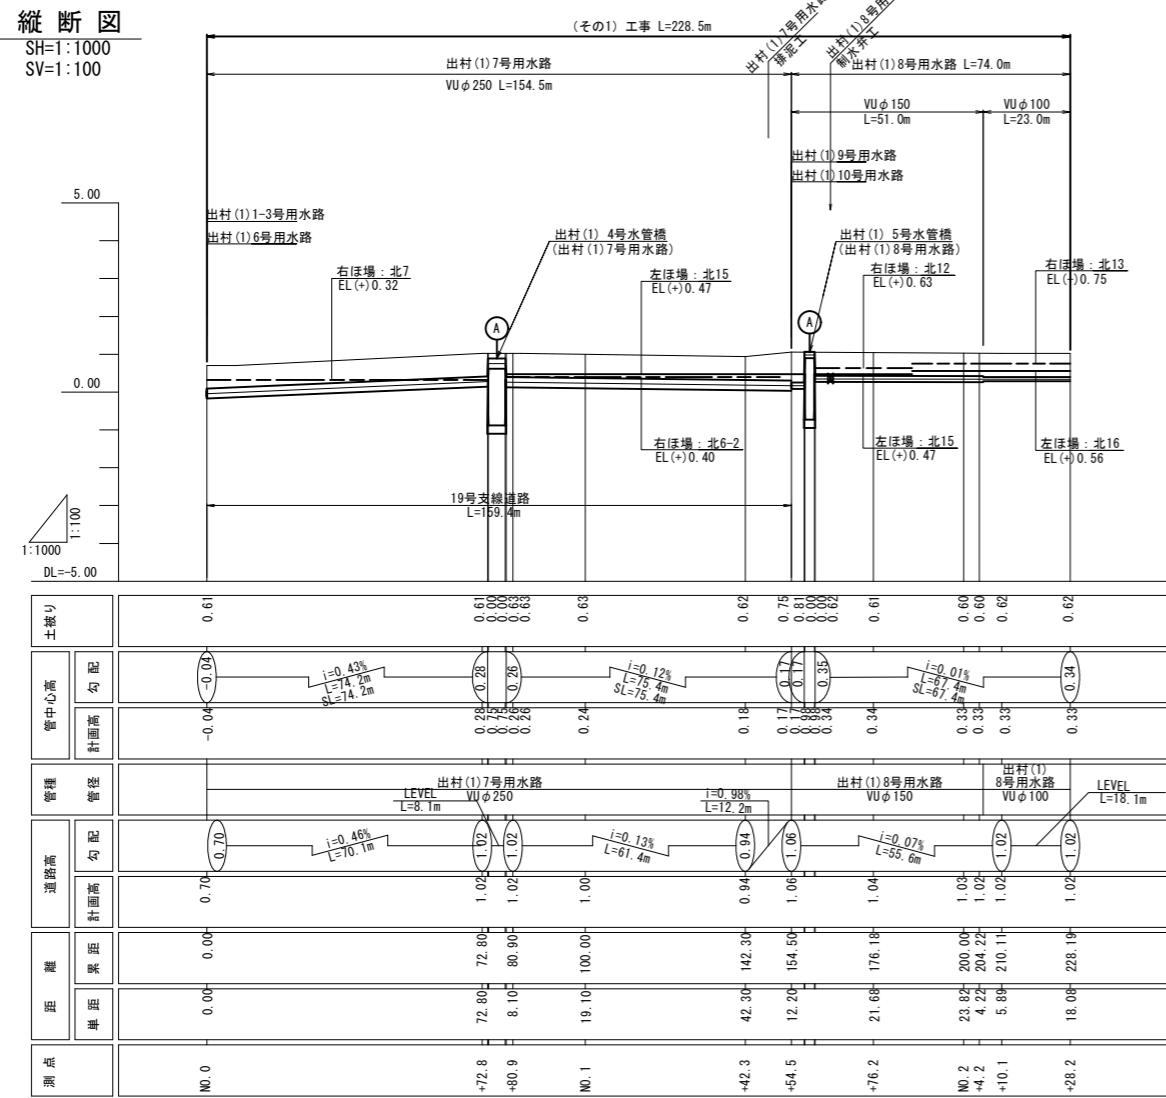


< 出村(1) 7, 8号用水路 >

工事名	令和6年度 宇城農地整備事業 出村・宇土割工区区画整理(その1)工事		
図面名	送配水管路平面縦断図 (3)		
作成年月日			
縮 尺	図示	図面番号	参3 - 3 / 4
会社名			
事業所名	九州農政局宇城農地整備事業所		

平面図

S=1:1000

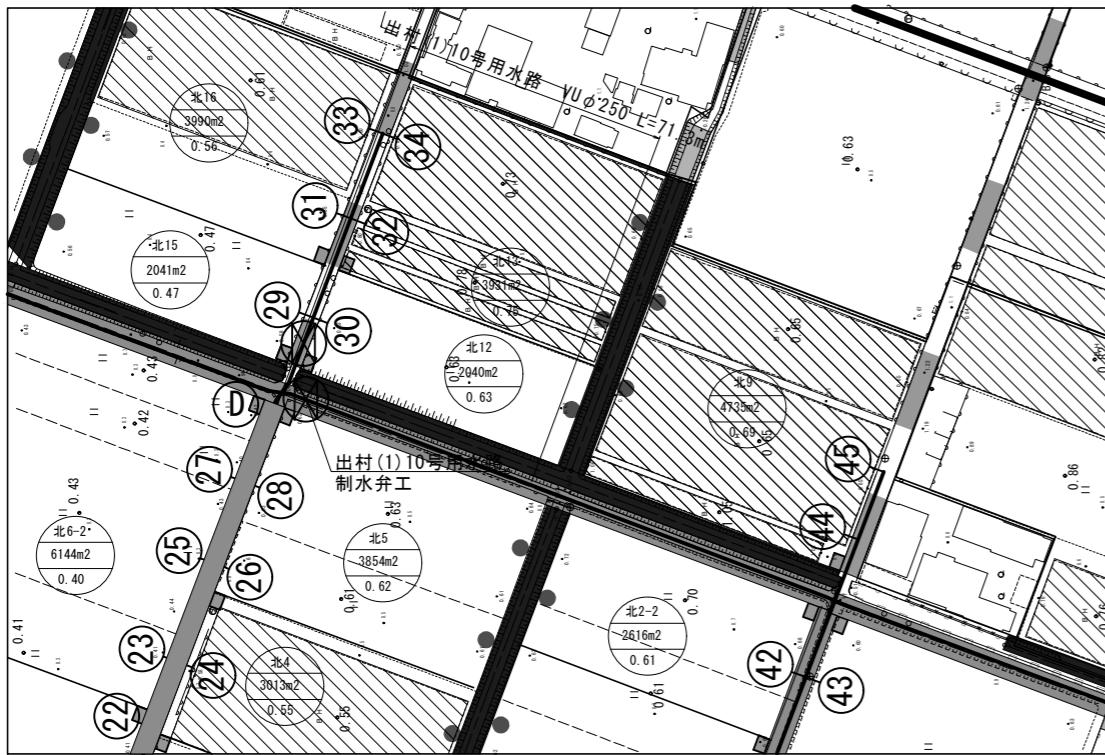


## 送配水管路平面縦断図 (4)

&lt; 出村 (1) 10号用水路 &gt;

平面図凡例

支線道路B道路(改修、新設 5m)
耕作道路(改修、新設 3m)
既設道路(現況利用)
計画排水路(改修、新設)
既設水路(現況利用)
ビニールハウス
一筆排水
(P)揚水機場
耕区境界畦畔
ほ場番号 ほ場面積 (m <sup>2</sup> ) 計画ほ場高 (m)
簡易整備 (表土扱い無)
ほ場番号 ほ場面積 (m <sup>2</sup> ) 計画ほ場高 (m)
基盤整備 (表土扱い有)
管中心線
(○)給水栓-給水栓番号
(⊗)制水弁工
(Ⓐ)空気弁工
(Ⓓ)排泥弁工

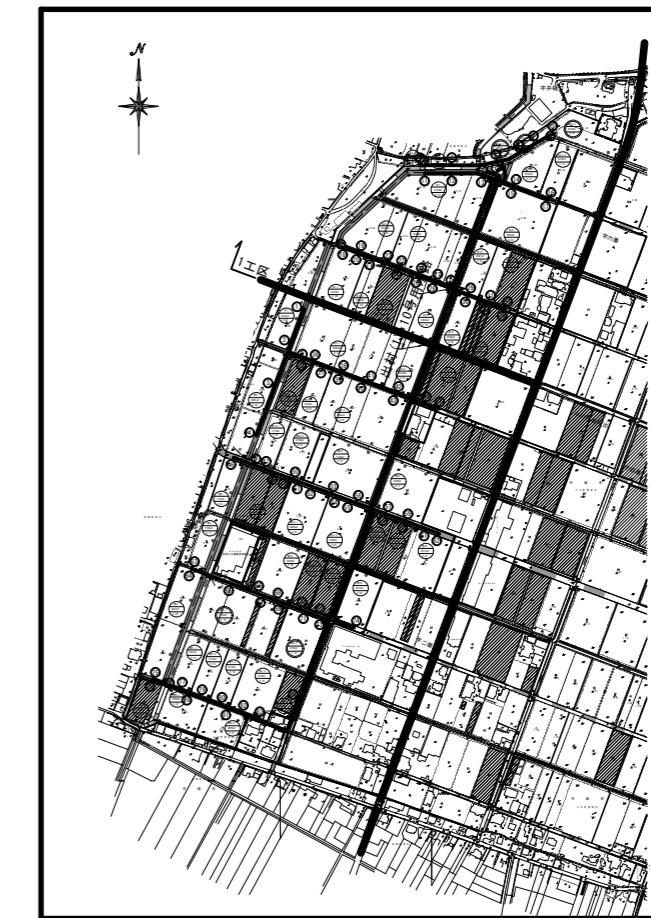

縦断図

SH=1:1000

SV=1:100


5.00

0.00

-5.00


1:1000

DL=-5.00

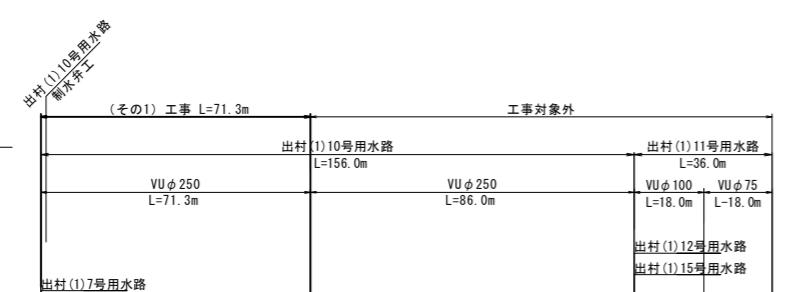

縦断図凡例

管中心線
管頂及び管底線
道路高

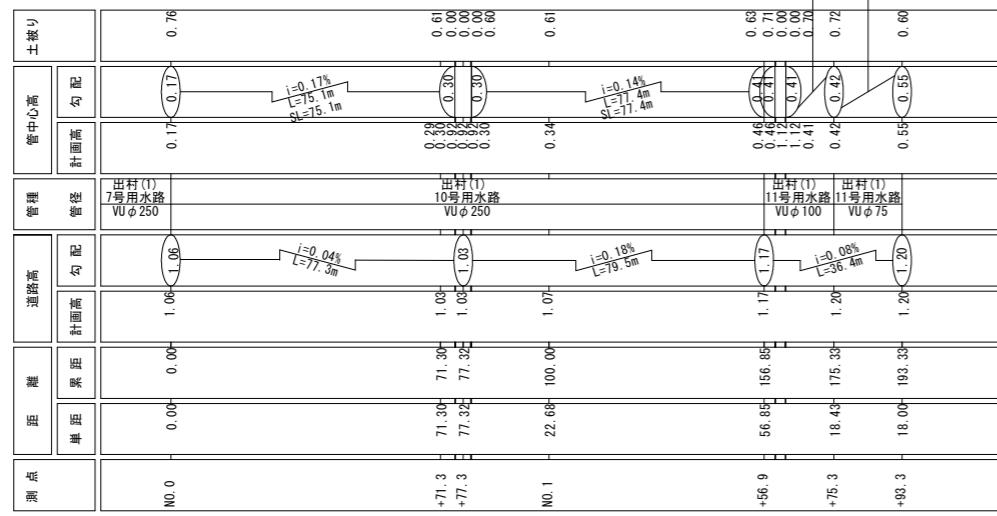

工事名	令和6年度 宇城農地整備事業 出村・宇土割工区区画整理(その1)工事	
図面名	送配水管路平面縦断図 (4)	
作成年月日		
縮尺	図示	図面番号 参3 - 4 / 4
会社名		
事業所名	九州農政局宇城農地整備事業所	


## 管割図(1)

出村(1)1-1号用水路, 1-2号用水路

数量表(出村(1) 1-1号用水路) (その1工事)

凡例	名 称	個数
Y	曲管	
Y	TS 90° ベンド $\phi 250$	1
Y	TS 22° 1/2ベンド $\phi 250$	1
Y	TS 11° 1/4ベンド $\phi 250$	1
X	TS異径チーズ $\phi 250 \times \phi 75$	1


凡例	名 称	延長
→	硬質塩化ビニル管(TS) $\phi 250$	6.1m

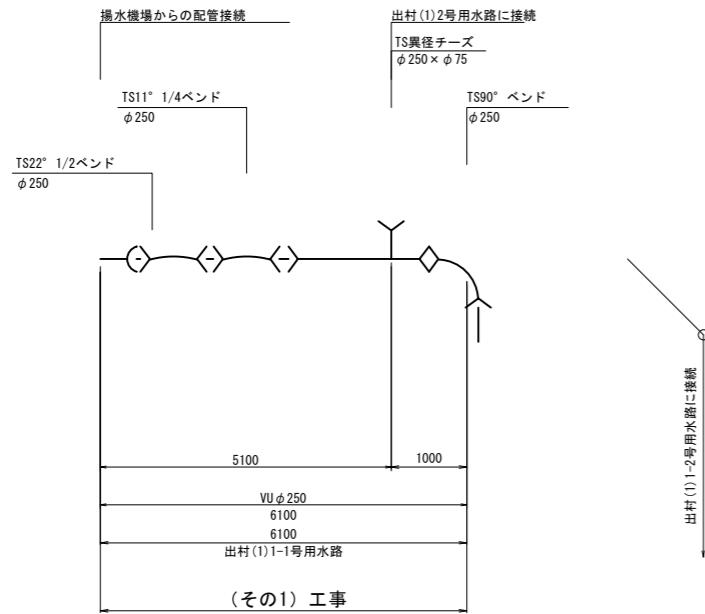

数量表(出村1工区 1-2号用水路) (その1工事)

凡例	名 称	個数
Y	曲管	
Y	TS 22° 1/2ベンド $\phi 250$	1
Y	TS 11° 1/4ベンド $\phi 250$	1
X	TSチーズ $\phi 250$	1

凡例	名 称	延長
→	硬質塩化ビニル管(TS) $\phi 250$	20.0m

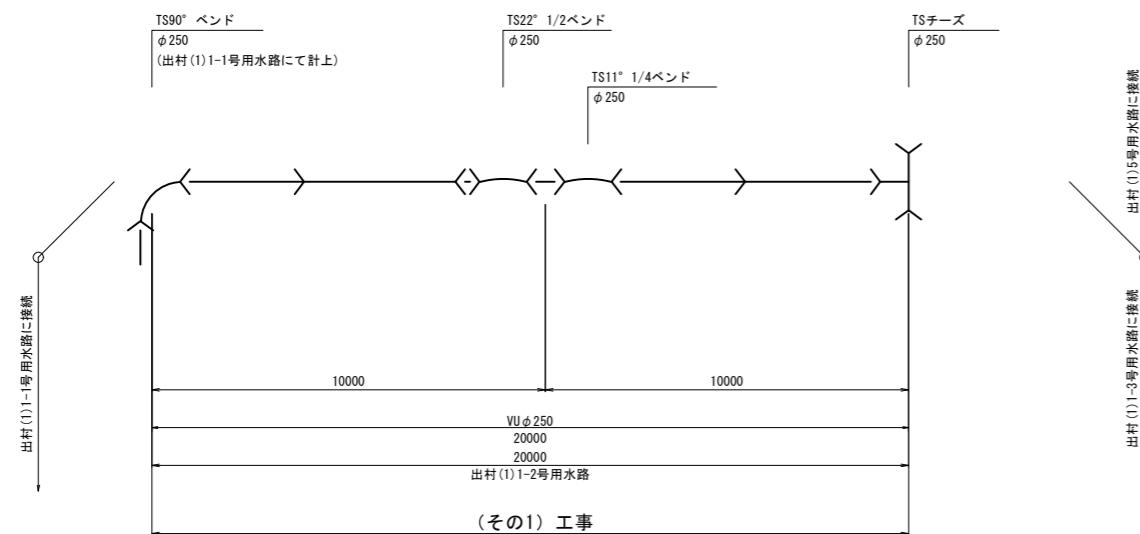


工事名	令和6年度 宇城農地整備事業 出村・宇土割工区区画整理(その1)工事		
図面名	管割図(1)		
作成年月日			
縮 尺	NO SCALE	図面番号	参4 - 1/7
会社名			
事業所名	九州農政局宇城農地整備事業所		

数量表(出村(1) 1-3号用水路) (その1工事)

凡例	名 称	個 数	凡例	名 称	延長
Y	曲管 TS 45° ベンド $\phi 250$	2	→	硬質塩化ビニル管(TS) $\phi 250$	4.9m
X	TSチーズ $\phi 250$	1			
M	制水弁工(仕切弁) $\phi 250$	1			

## 管割図(2)

出村(1)1-3号用水路

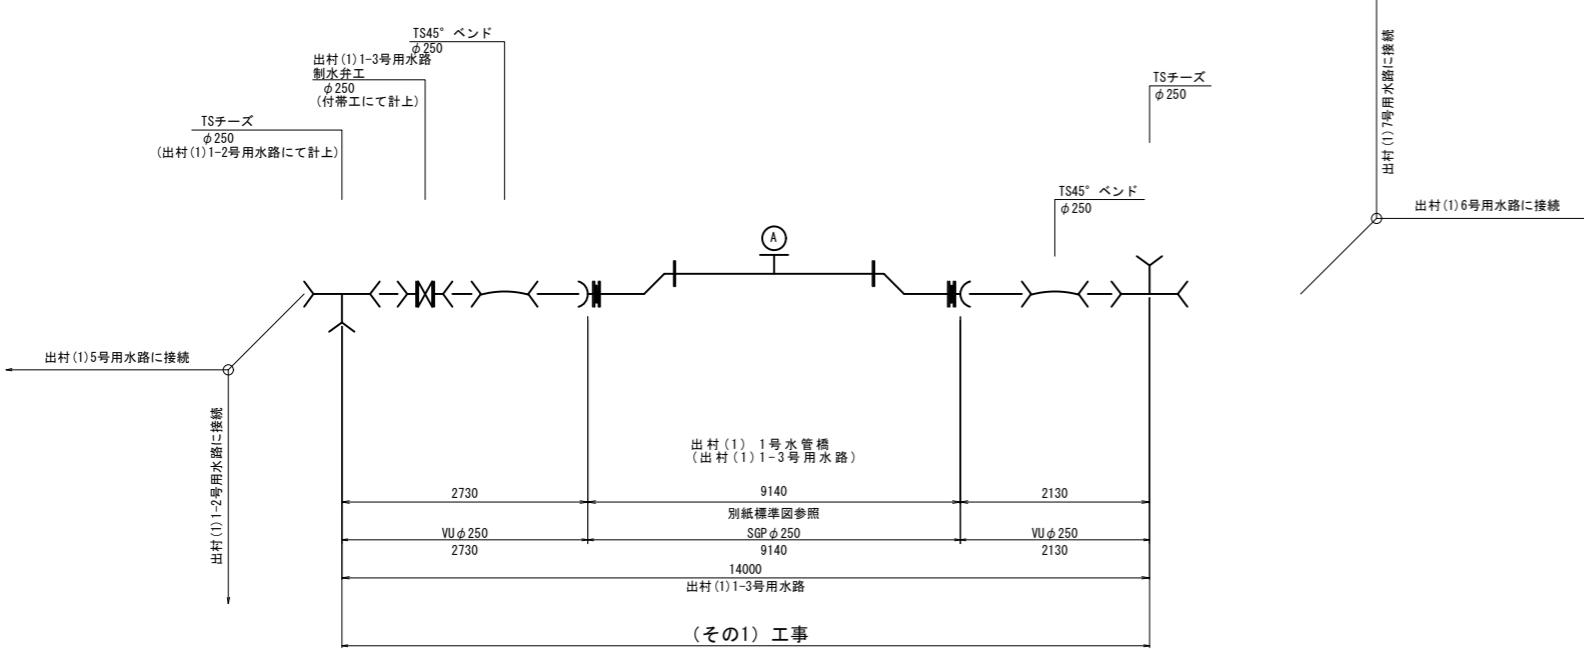

工事名	令和6年度 宇城農地整備事業 出村・宇土割工区区画整理(その1)工事		
図面名	管割図(2)		
作成年月日			
縮 尺	NO SCALE	図面番号	参4 - 2/7
会社名			
事業所名	九州農政局宇城農地整備事業所		


### 管割図(3)

出村(1)5号用水路

数量表(出村(1) 5号用水路) (その1工事)

凡例	名 称	個 数	凡例	名 称	個 数
Y	曲管		X	異径ソケット	
	TS 90° ベンド $\phi 100$	1		$\phi 250 \times \phi 150$	1
X	TS異径チーズ		X	$\phi 150 \times \phi 100$	1
	$\phi 150 \times \phi 75$	2		$\phi 100 \times \phi 75$	1
	$\phi 100 \times \phi 75$	1			

凡例	名 称	延長
→	硬質塩化ビニル管(TS)	
	$\phi 250$	1.0m
	$\phi 150$	14.0m
→	硬質塩化ビニル管(RR)	
	$\phi 100$	44.0m
→	$\phi 100$	5.0m

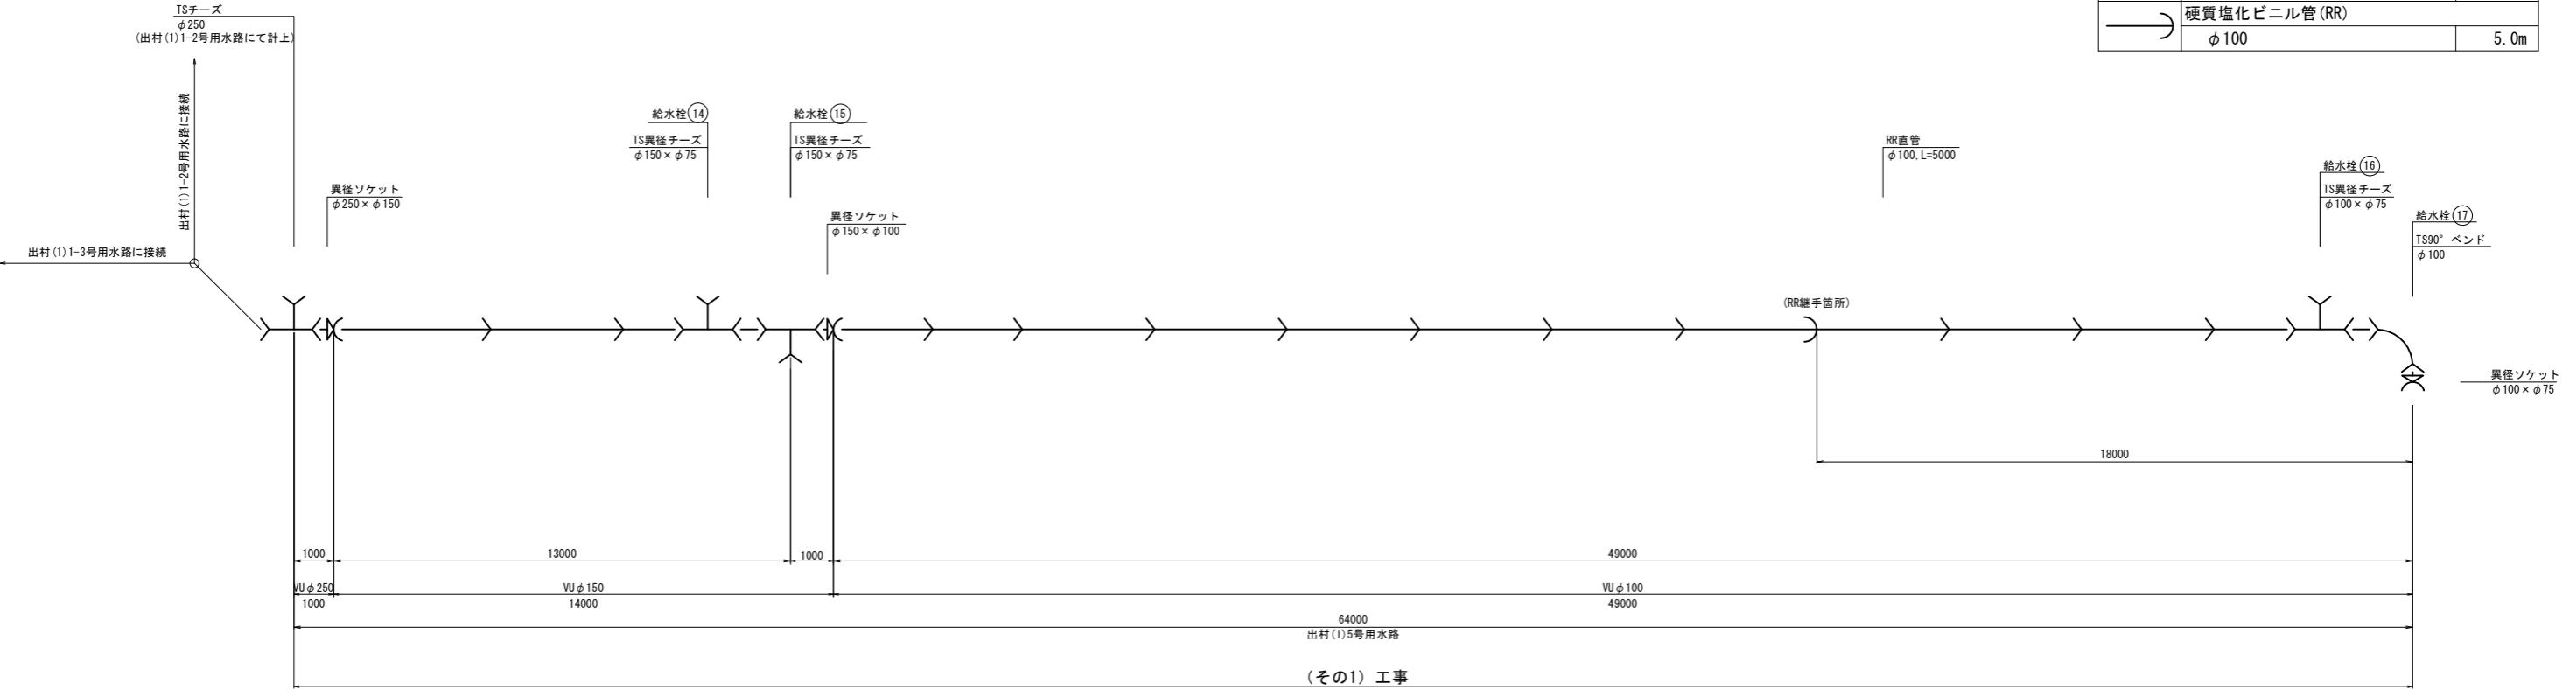

(その1) 工事



工事名	令和6年度 宇城農地整備事業 出村・宇土割工区区画整理(その1)工事		
図面名	管割図(3)		
作成年月日			
縮 尺	NO SCALE	図面番号	参4 - 3 / 7
会社名			
事業所名	九州農政局宇城農地整備事業所		

## 管割図(4)

出村(1)7号用水路(1/2)

数量表(出村(1)7号用水路)(その1工事)


凡例	名 称	個 数	凡例	名 称	延長
Y	曲管		硬質塩化ビニル管(RR)		
	TS 45° ベンド φ250	2		φ250	10.0m
X	TS 11° 1/4ベンド φ250	1	硬質塩化ビニル管(TS)		
	TS異径チーズ			φ250	133.8m
X	φ250×φ200	1			
	φ250×φ150	1			
X	泥吐管(離脱防止内蔵型)				
	φ250×φ75	1			

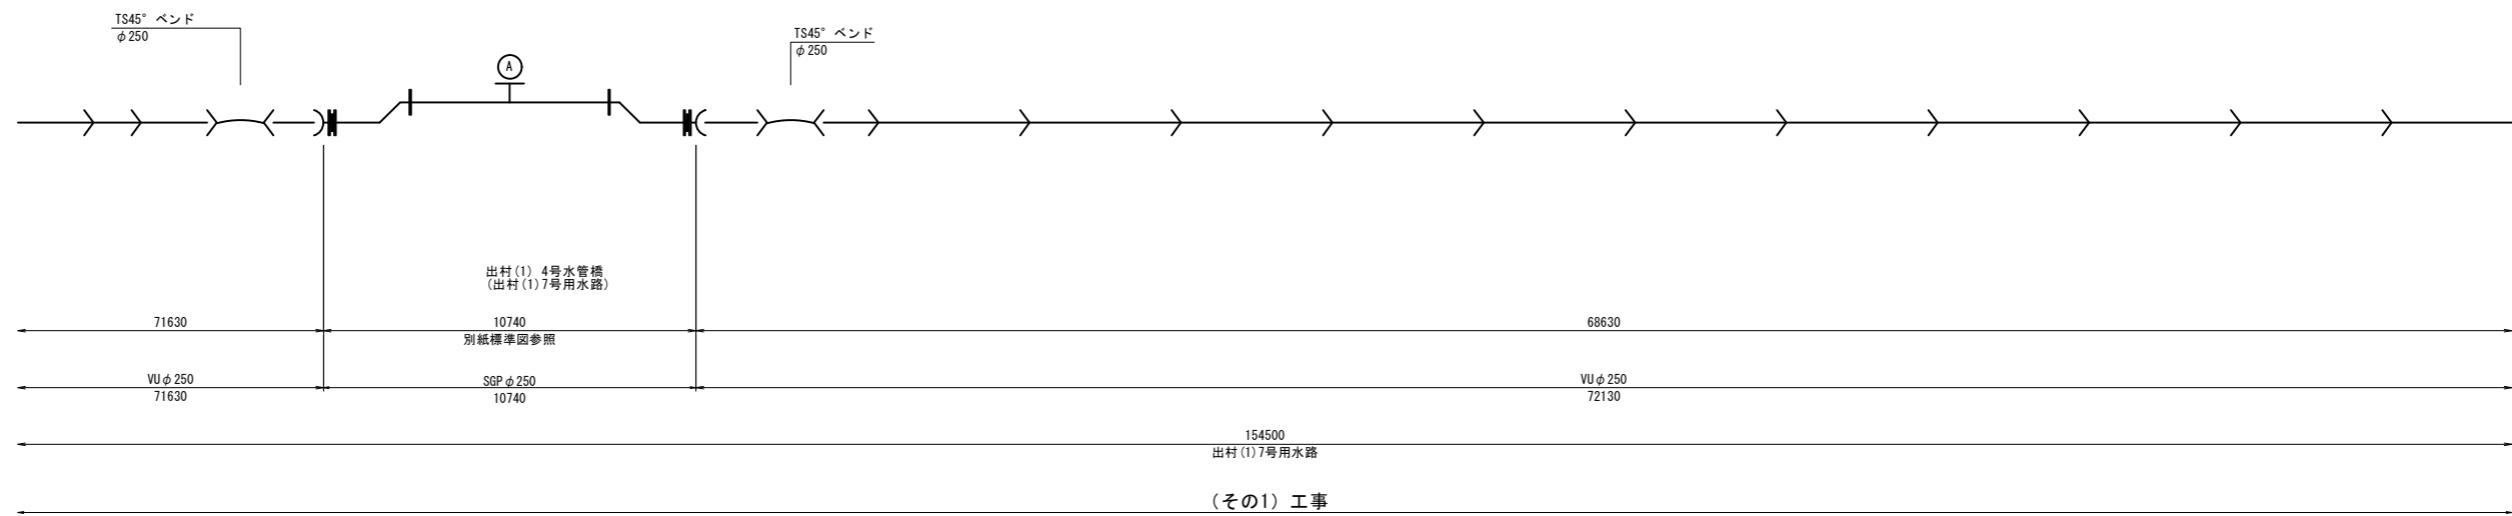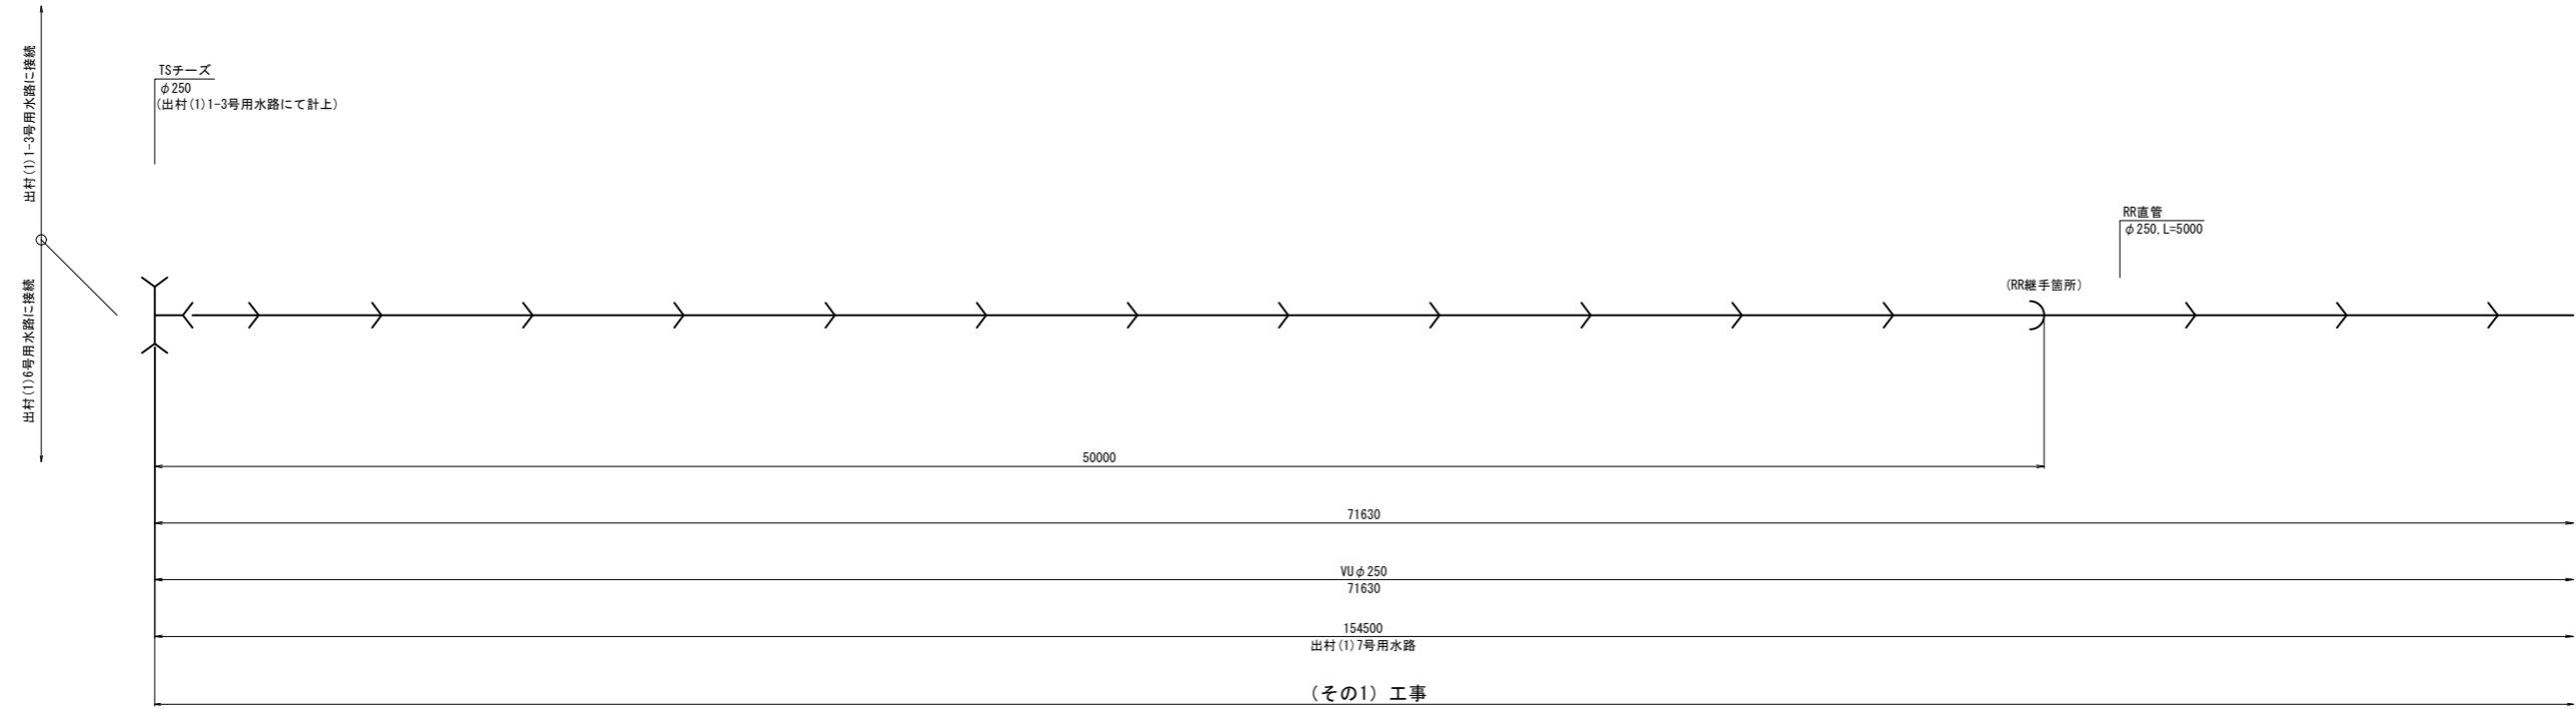

工事名	令和6年度 宇城農地整備事業 出村・宇土割工区区画整理(その1)工事		
図面名	管割図(4)		
作成年月日			
縮 尺	NO SCALE	図面番号	参4 - 4 / 7
会社名			
事業所名	九州農政局宇城農地整備事業所		

## 管割図(5)

出村(1)7号用水路(2/2)

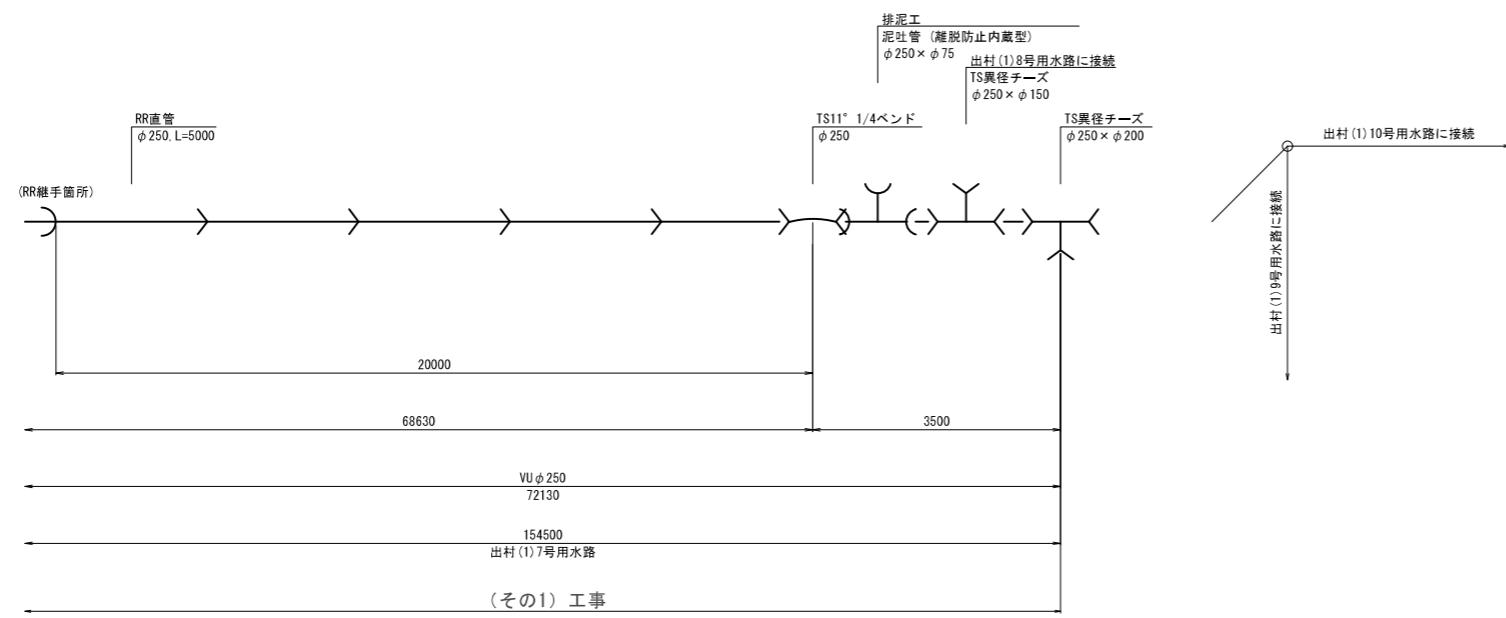



工事名	令和6年度 宇城農地整備事業 出村・宇土割工区区画整理(その1)工事		
図面名	管割図(5)		
作成年月日			
縮尺	NO SCALE	図面番号	参4 - 5 / 7
会社名			
事業所名	九州農政局宇城農地整備事業所		

数量表(出村(1) 8号用水路) (その1工事)

凡例	名 称	個数	凡例	名 称	個数
Y	曲管		X	異径ソケット	
	TS 90° ベンド φ100	1		φ150 × φ100	1
	TS 45° ベンド φ150	2		φ100 × φ75	1
	TS 22° 1/2ベンド φ150	1	Y	硬質塩化ビニル管(TS)	
	TS 11° 1/4ベンド φ150	1		φ150	41.9m
Y	TS 5° 5/8ベンド φ150	2		φ100	18.0m
	TS異径チーズ			φ100 × φ75	1
	φ150 × φ75	4	M	硬質塩化ビニル管(RR)	
M	制水弁工(仕切弁)			φ100	5.0m
	φ150	1			

## 管割図(6)

出村(1)8号用水路

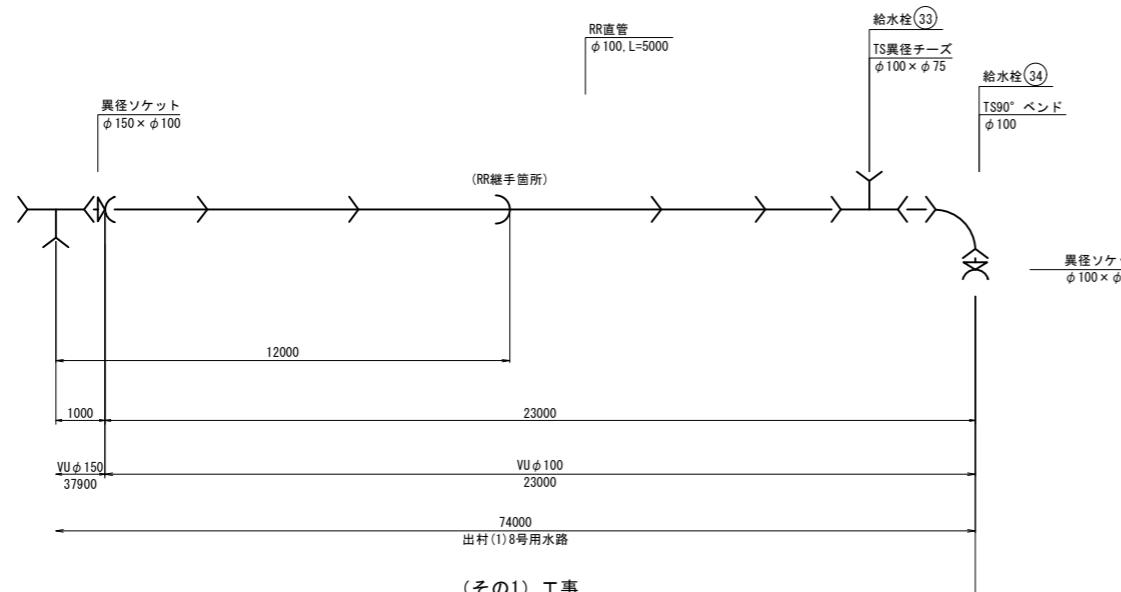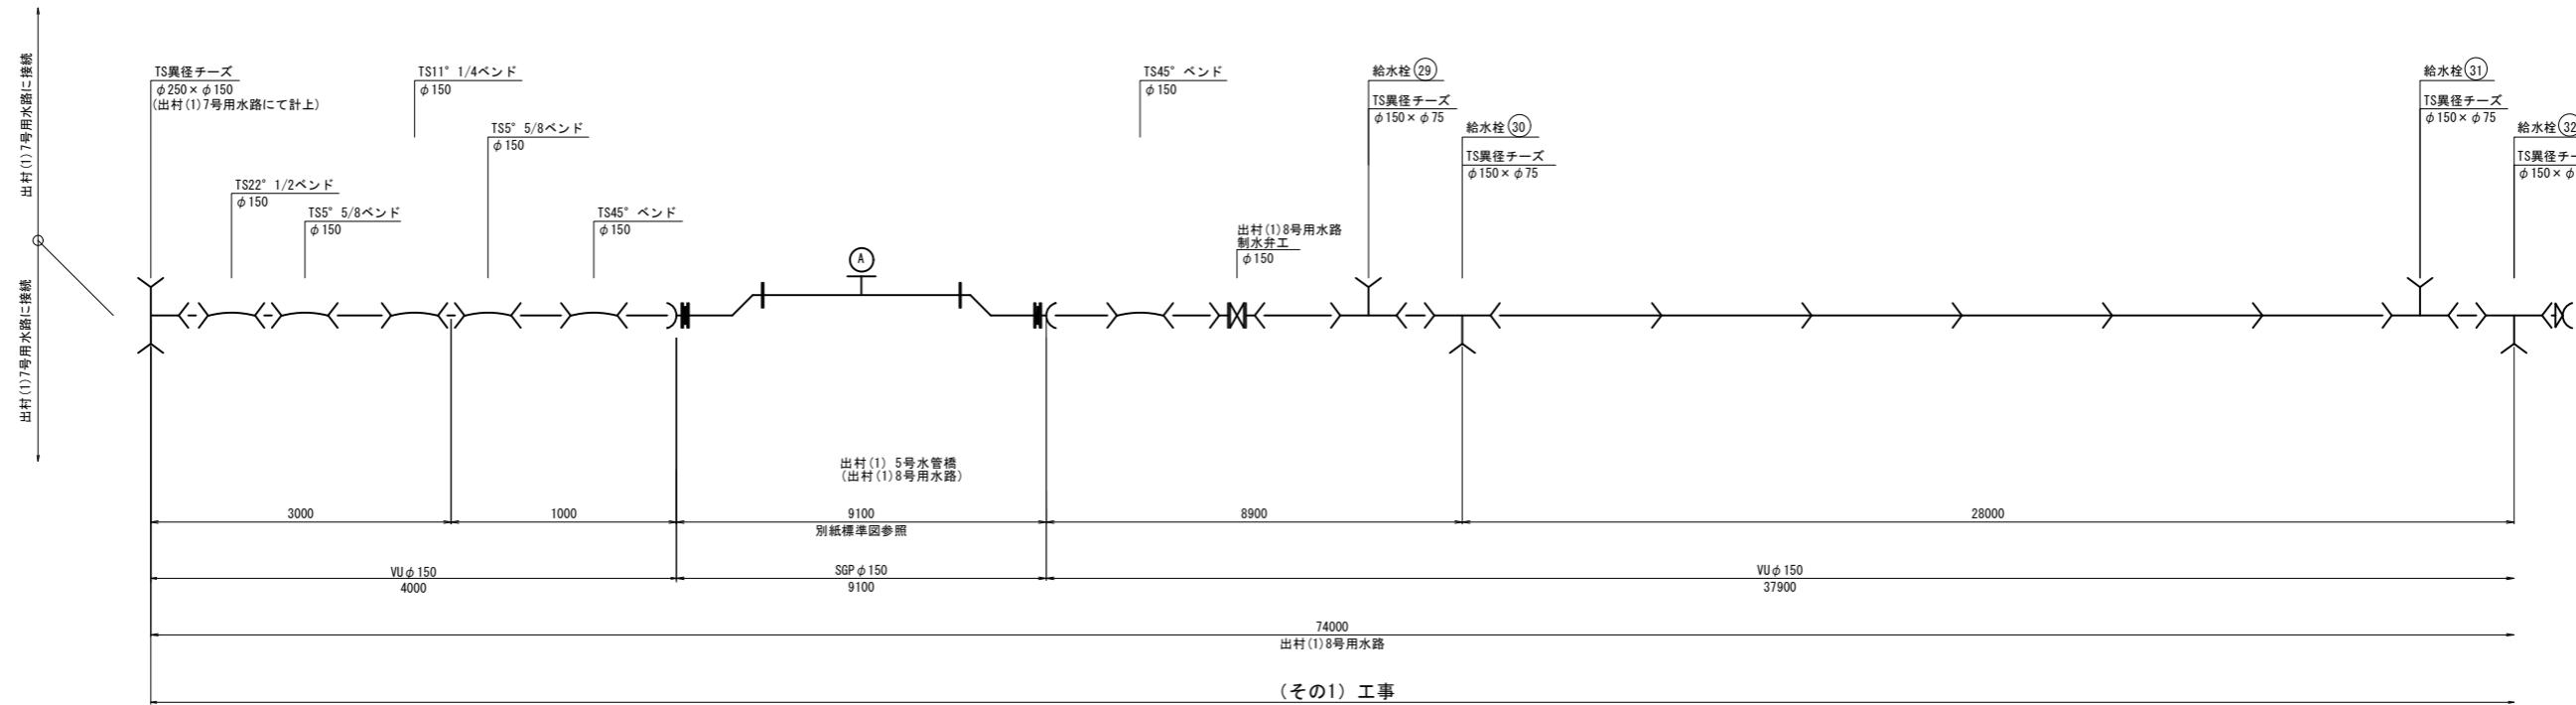


工事名	令和6年度 宇城農地整備事業 出村・宇土割工区区画整理(その1)工事		
図面名	管割図 (6)		
作成年月日			
縮 尺	NO SCALE	図面番号	参4 - 6 / 7
会社名			
事業所名	九州農政局宇城農地整備事業所		

## 管割図(7)

出村(1)10号用水路

数量表(出村(1) 10号用水路) (その1工事)





凡例	名 称	個 数	凡例	名 称	個 数
Y	曲管		→	硬質塩化ビニル管(RR)	
TS 45° ベンド φ250	1	φ250	5.0m		
TS 11° 1/4ベンド φ250	1	φ250	硬質塩化ビニル管(TS)		
M	制水弁工(仕切弁)		φ250	66.3m	
φ250	1				
X	異径ソケット		φ250 × φ150	1	
φ250 × φ150					
)	キャップ		φ150	1	

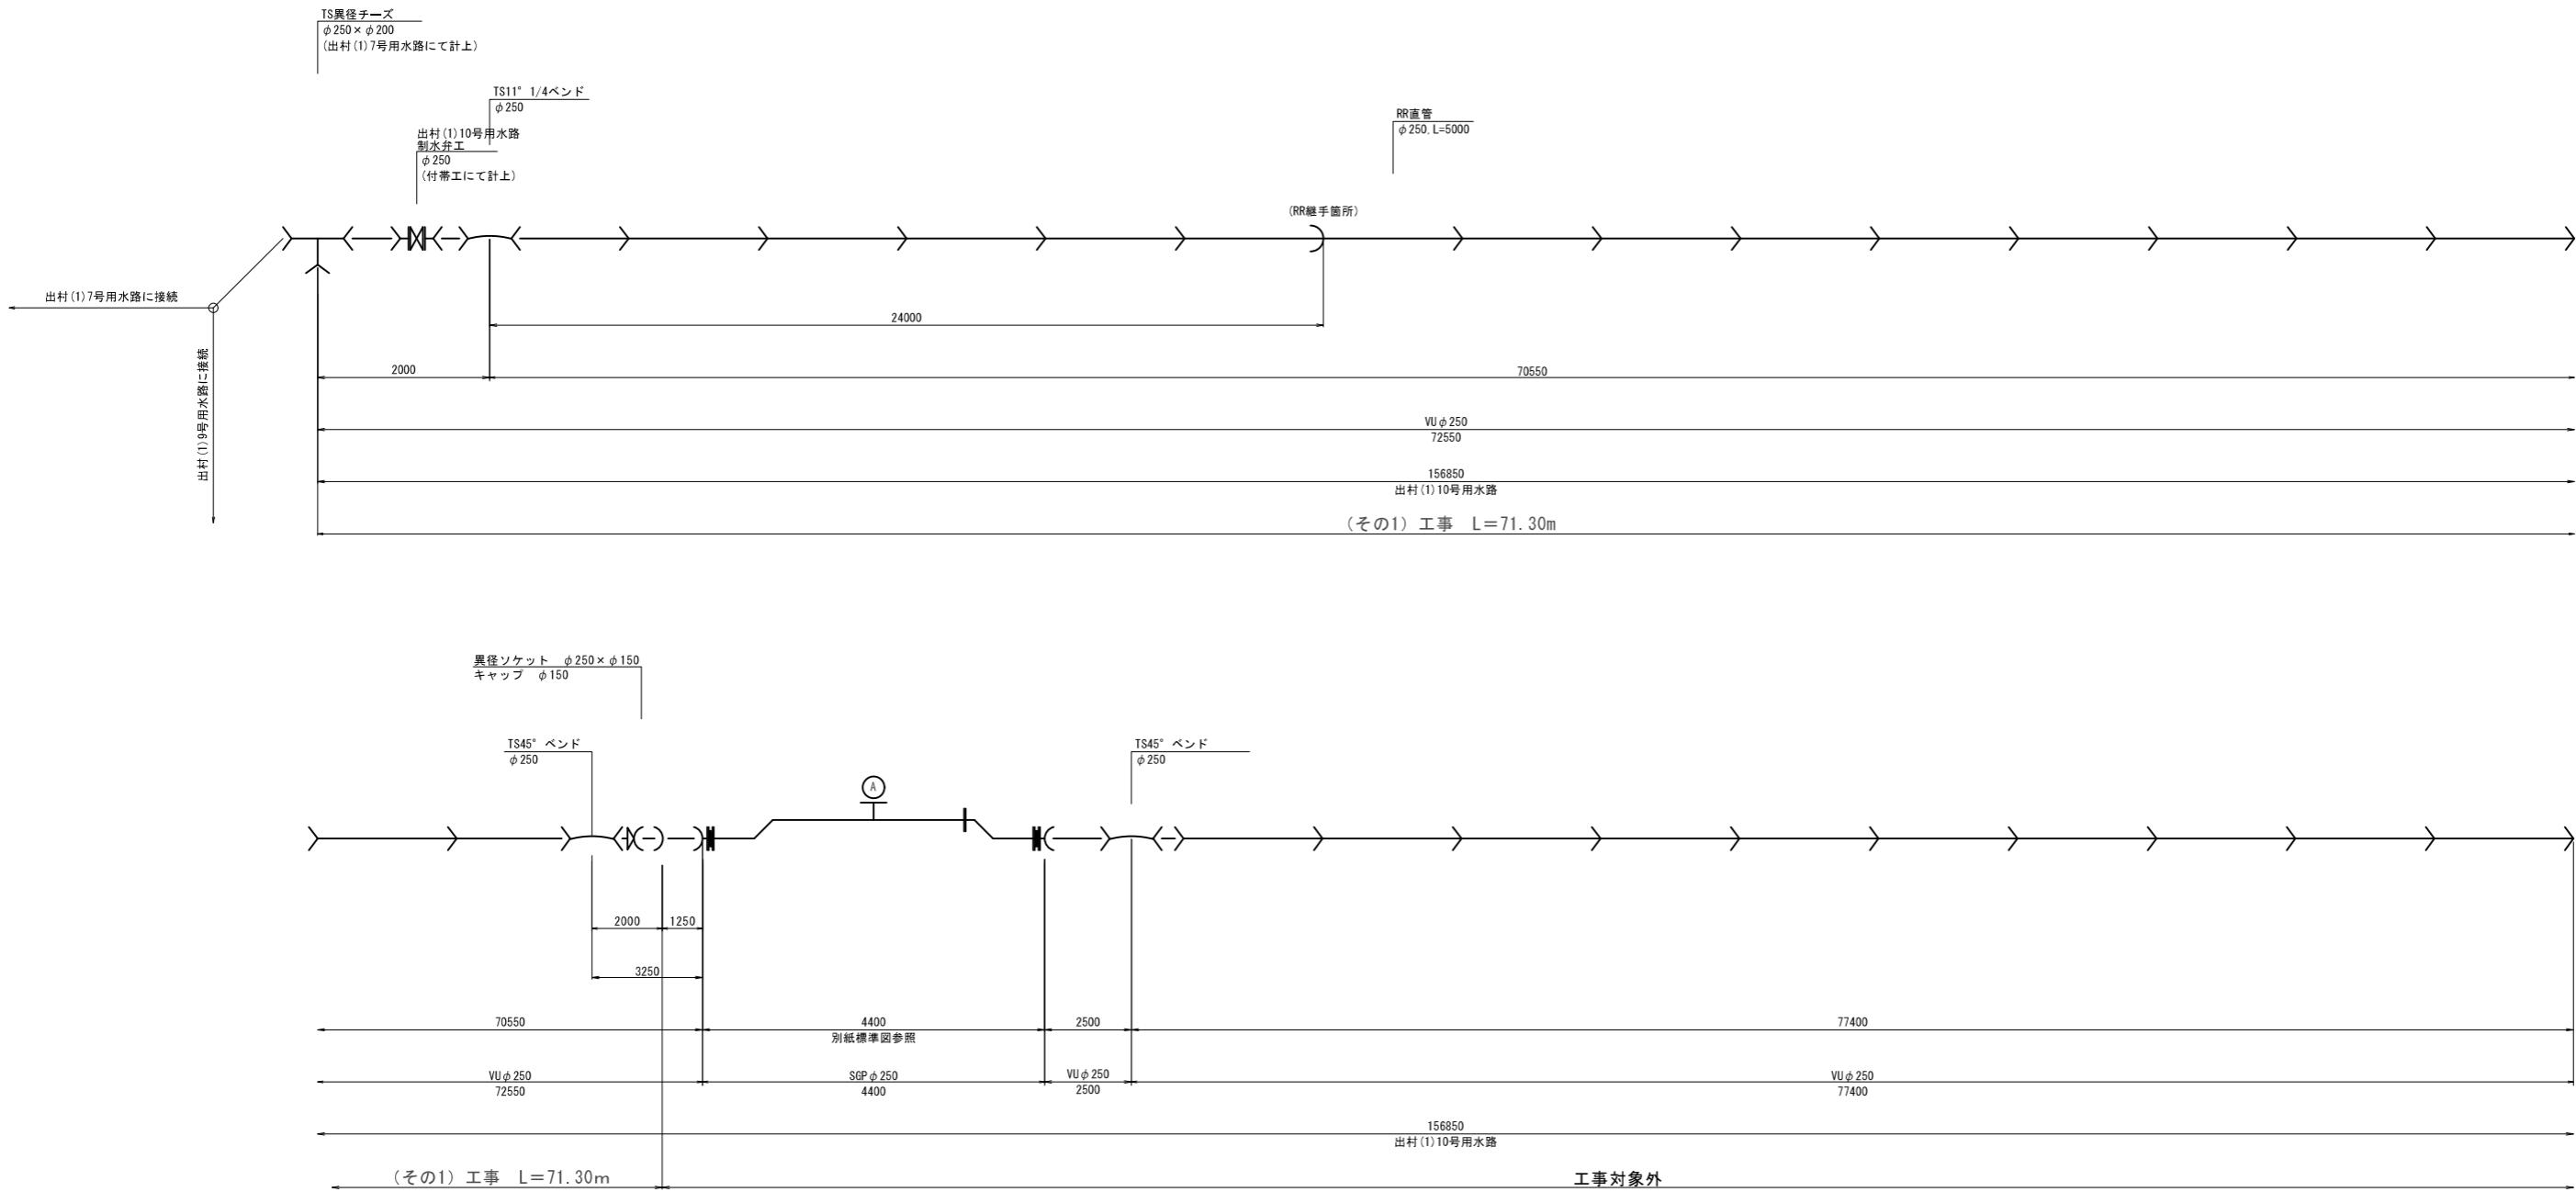

工事名	令和6年度 宇城農地整備事業 出村・宇土割工区区画整理(その1)工事		
図面名	管割図(7)		
作成年月日			
縮 尺	NO SCALE	図面番号	参4 - 7/7
会社名			
事業所名	九州農政局宇城農地整備事業所		

# 暗渠工詳細図 (1)

1号横断暗渠工

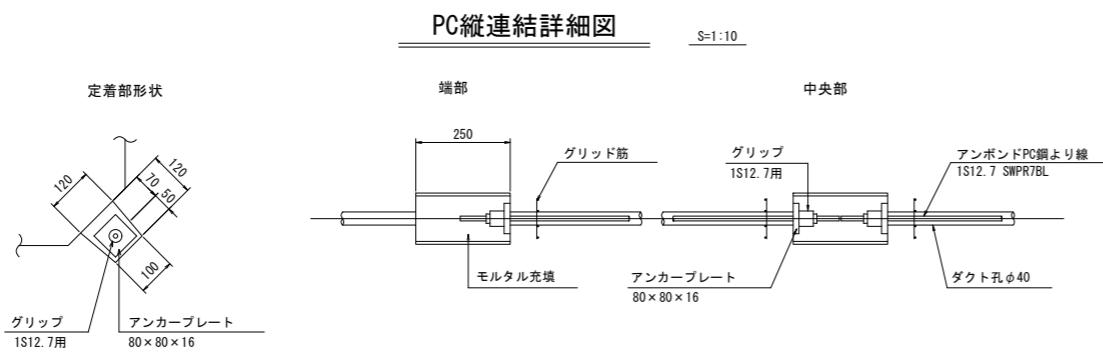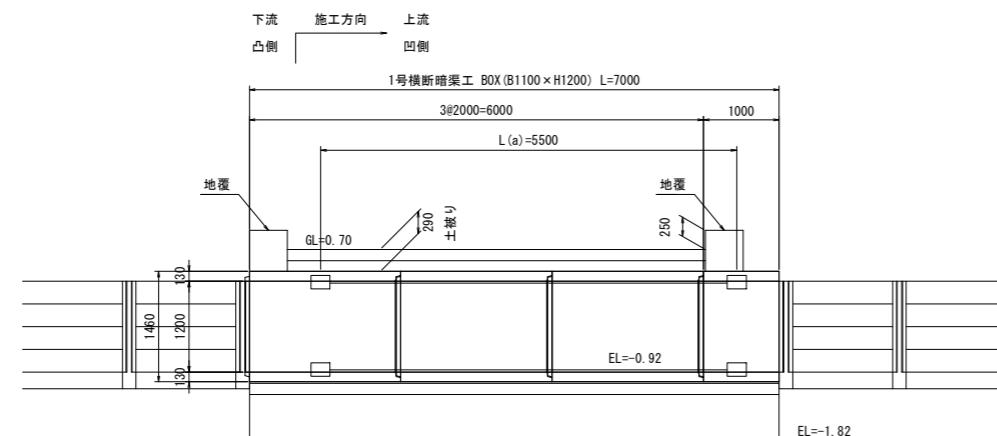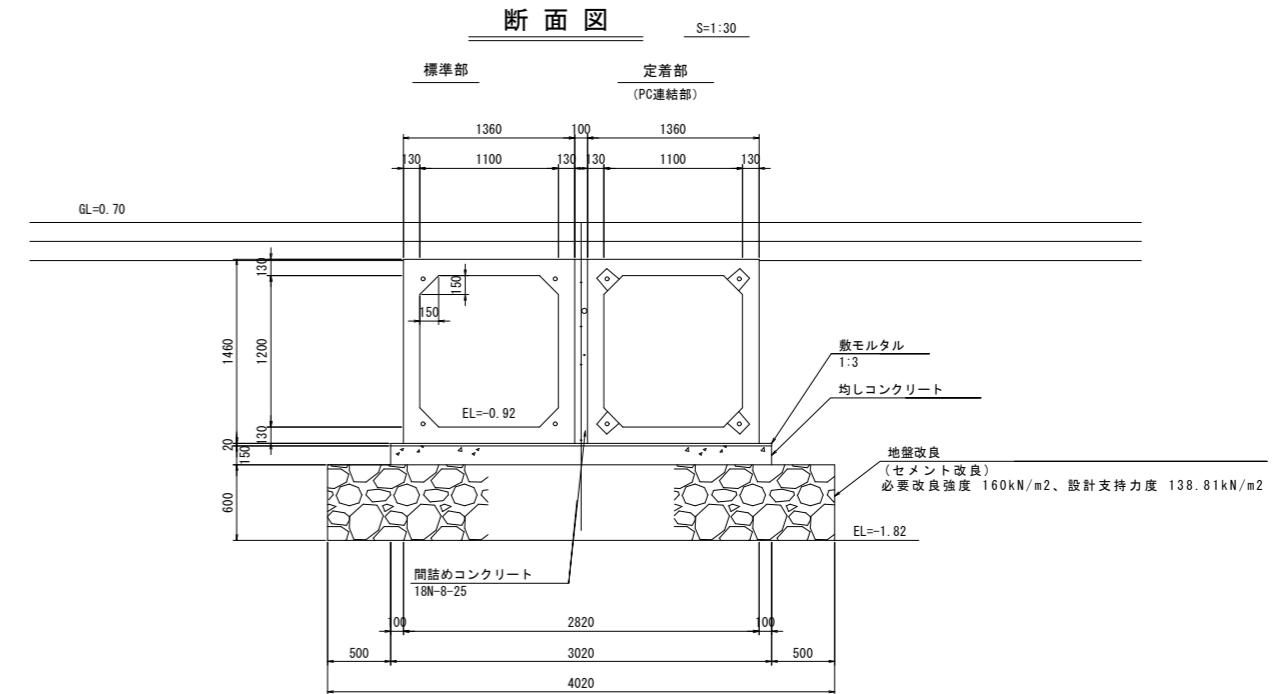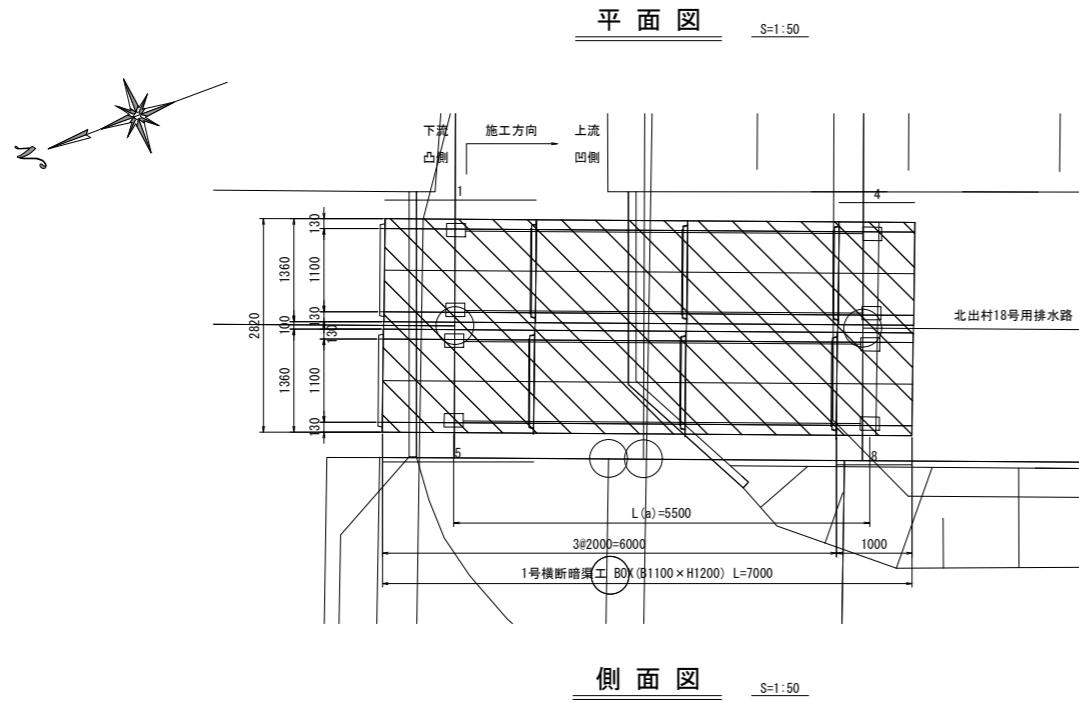

## 数量表

規格	製品長 (mm)			製品番号	個数	参考質量 (kg/本)	摘要
	短辺長	中央長	長辺長				
1100×1200	-	2000	-	2, 3, 6, 7	4	3550	標準
	-	2000	-	1, 5	2	3550	標準、定着
	-	1060	-	4, 8	2	1880	短切(凹側カット)、定着
合計					8		

※凸部込みで 延長L=7.06m

## 材料表

工種	名称	規格	単位	数量	1号横断暗渠工
					基礎工
基礎工	敷モルタル	1:3	m³	0.42	
	均しコンクリート		m³	3.17	
	型枠	均しコンクリート用	m³	2.10	
	地盤改良	(セメント改良) 改良強度 160kN/m²	m³	28.14	
BOX遮間部	間詰めコンクリート	18N-8-25	m³	1.02	
	型枠	間詰めコンクリート用	m³	0.29	




## PC縦連結材料表

名称	規格	単位	数量		
			右岸側	左岸側	合計
アンボンドPC鋼より線 (余長含む)	IS12.7 SWPR7BL L(a)=6.510m×4×2	m	26.04	26.04	52.08
アンカーブレート	80×80×16	枚	8	8	16
グリップ	IS12.7用	組	8	8	16
モルタル(箱抜き)	無收縮	m³	0.026	0.026	0.052

工事名	令和6年度 宇城農地整備事業 出村・土工割工区区画整理(その1)工事		
図面名	暗渠工詳細図 (1)		
作成年月日			
縮尺	図示	図面番号	参5 - 1/4
会社名			
事業所名	九州農政局 宇城農地整備事業所		

## 暗渠工詳細図 (2)

### 2号横断暗渠工

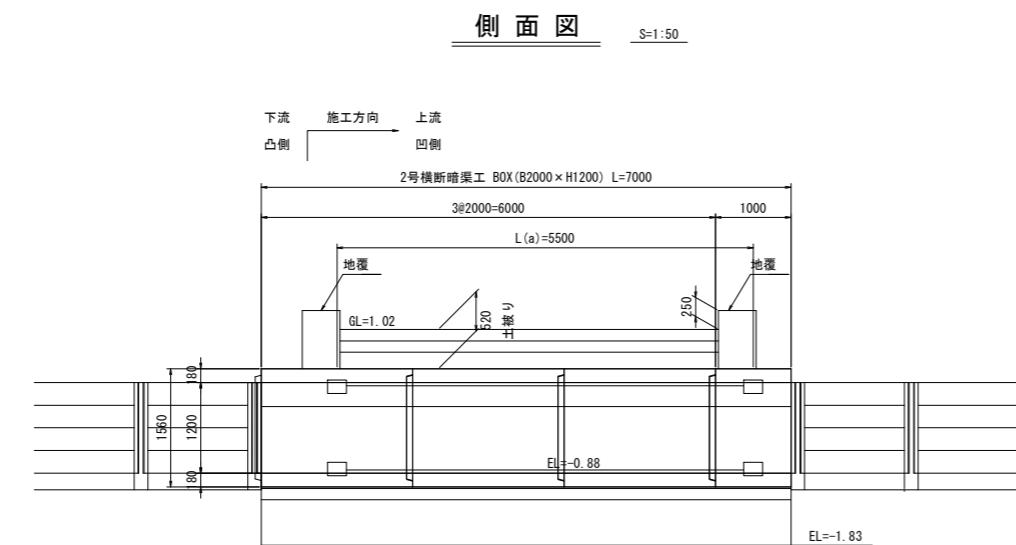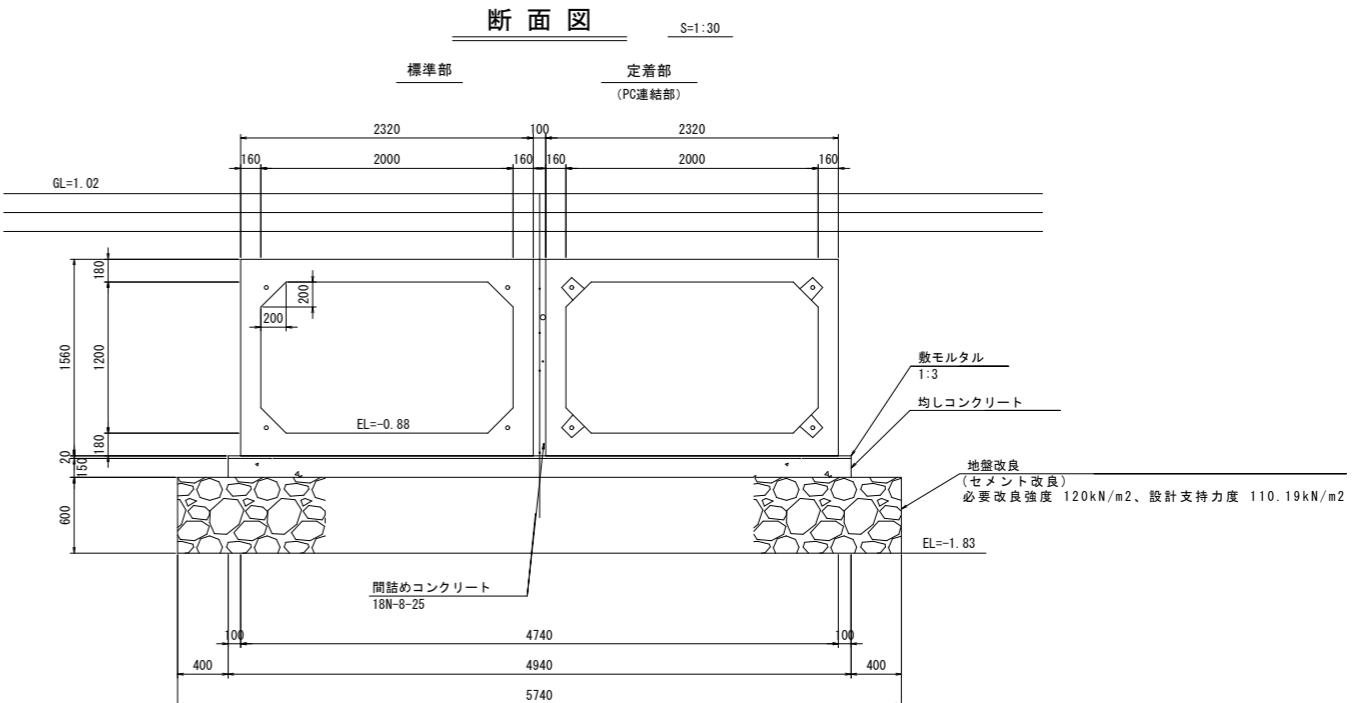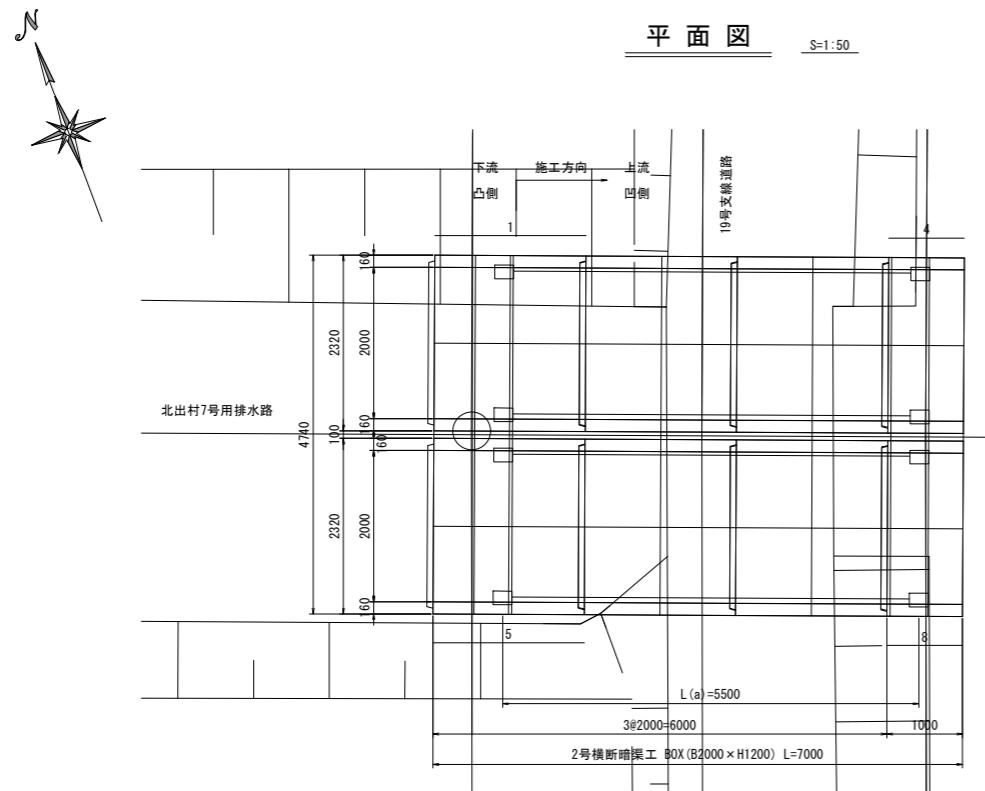


**数量表**

規格	製品長 (mm)			製品番号	個数	参考質量 (kg/本)	摘要
	短辺長	中央長	長辺長				
2000×1200	-	2000	-	2, 3, 6, 7	4	6500	標準
	-	2000	-	1, 5	2	6500	標準、定着
	-	1080	-	4, 8	2	3510	短切(凹側カット)、定着
合計						8	

\*※凸部込みで 延長L=7.08m

**材料表**

2号横断暗渠工				
工程	名称	規格	単位	数量
基礎工	敷モルタル	1:3	m <sup>3</sup>	0.69
	均しコンクリート		m <sup>3</sup>	5.19
	型枠	均しコンクリート用	m <sup>2</sup>	2.10
	地盤改良	(セメント改良) 改良強度 120kN/m <sup>2</sup>	m <sup>2</sup>	40.18
BOX遮間部	間詰めコンクリート	18N-8-25	m <sup>3</sup>	1.09
	型枠	間詰めコンクリート用	m <sup>2</sup>	0.31

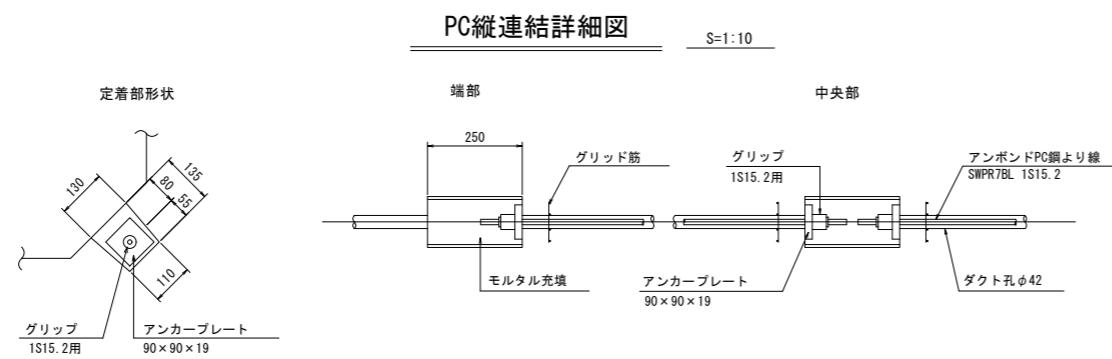



**PC縦連結材料表**

名称	規格	単位	数量		
			右岸側	左岸側	合計
アンボンドPC鋼より線 (余長含む)	IS15.2 SWPR7BL L=スパン長-125+箱抜きより製品端までの距離+余長	m	26.16	26.16	52.32
アンカーブレート	90×90×19	枚	8	8	16
グリップ	IS15.2用	組	8	8	16
モルタル(箱抜き)	無収縮	m <sup>3</sup>	0.032	0.032	0.064

工事名	令和6年度 宇城農地整備事業 出村・宇土割工区区画整理(その1)工事	
図面名	暗渠工詳細図 (2)	
作成年月日		
縮尺	図示	図面番号 参5 - 2/4
会社名		
事業所名	九州農政局 宇城農地整備事業所	

### 暗渠工詳細図 (3)

3号横断暗渠工

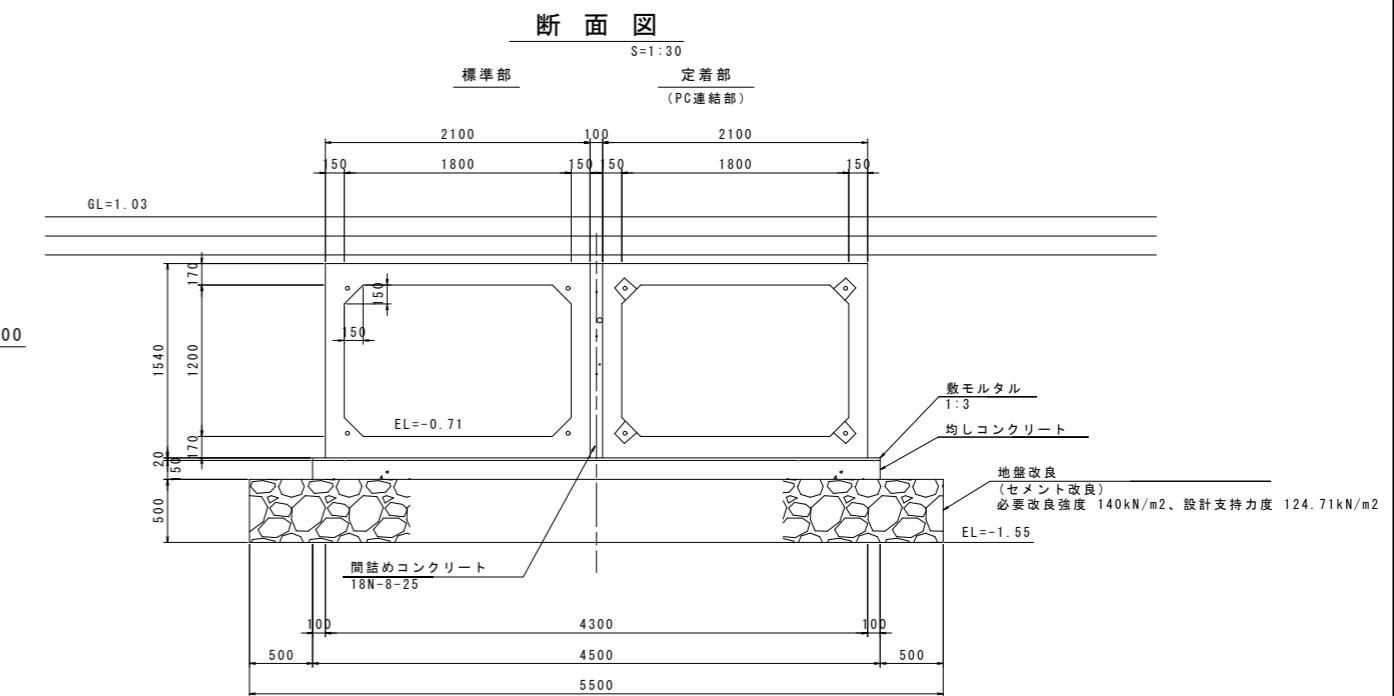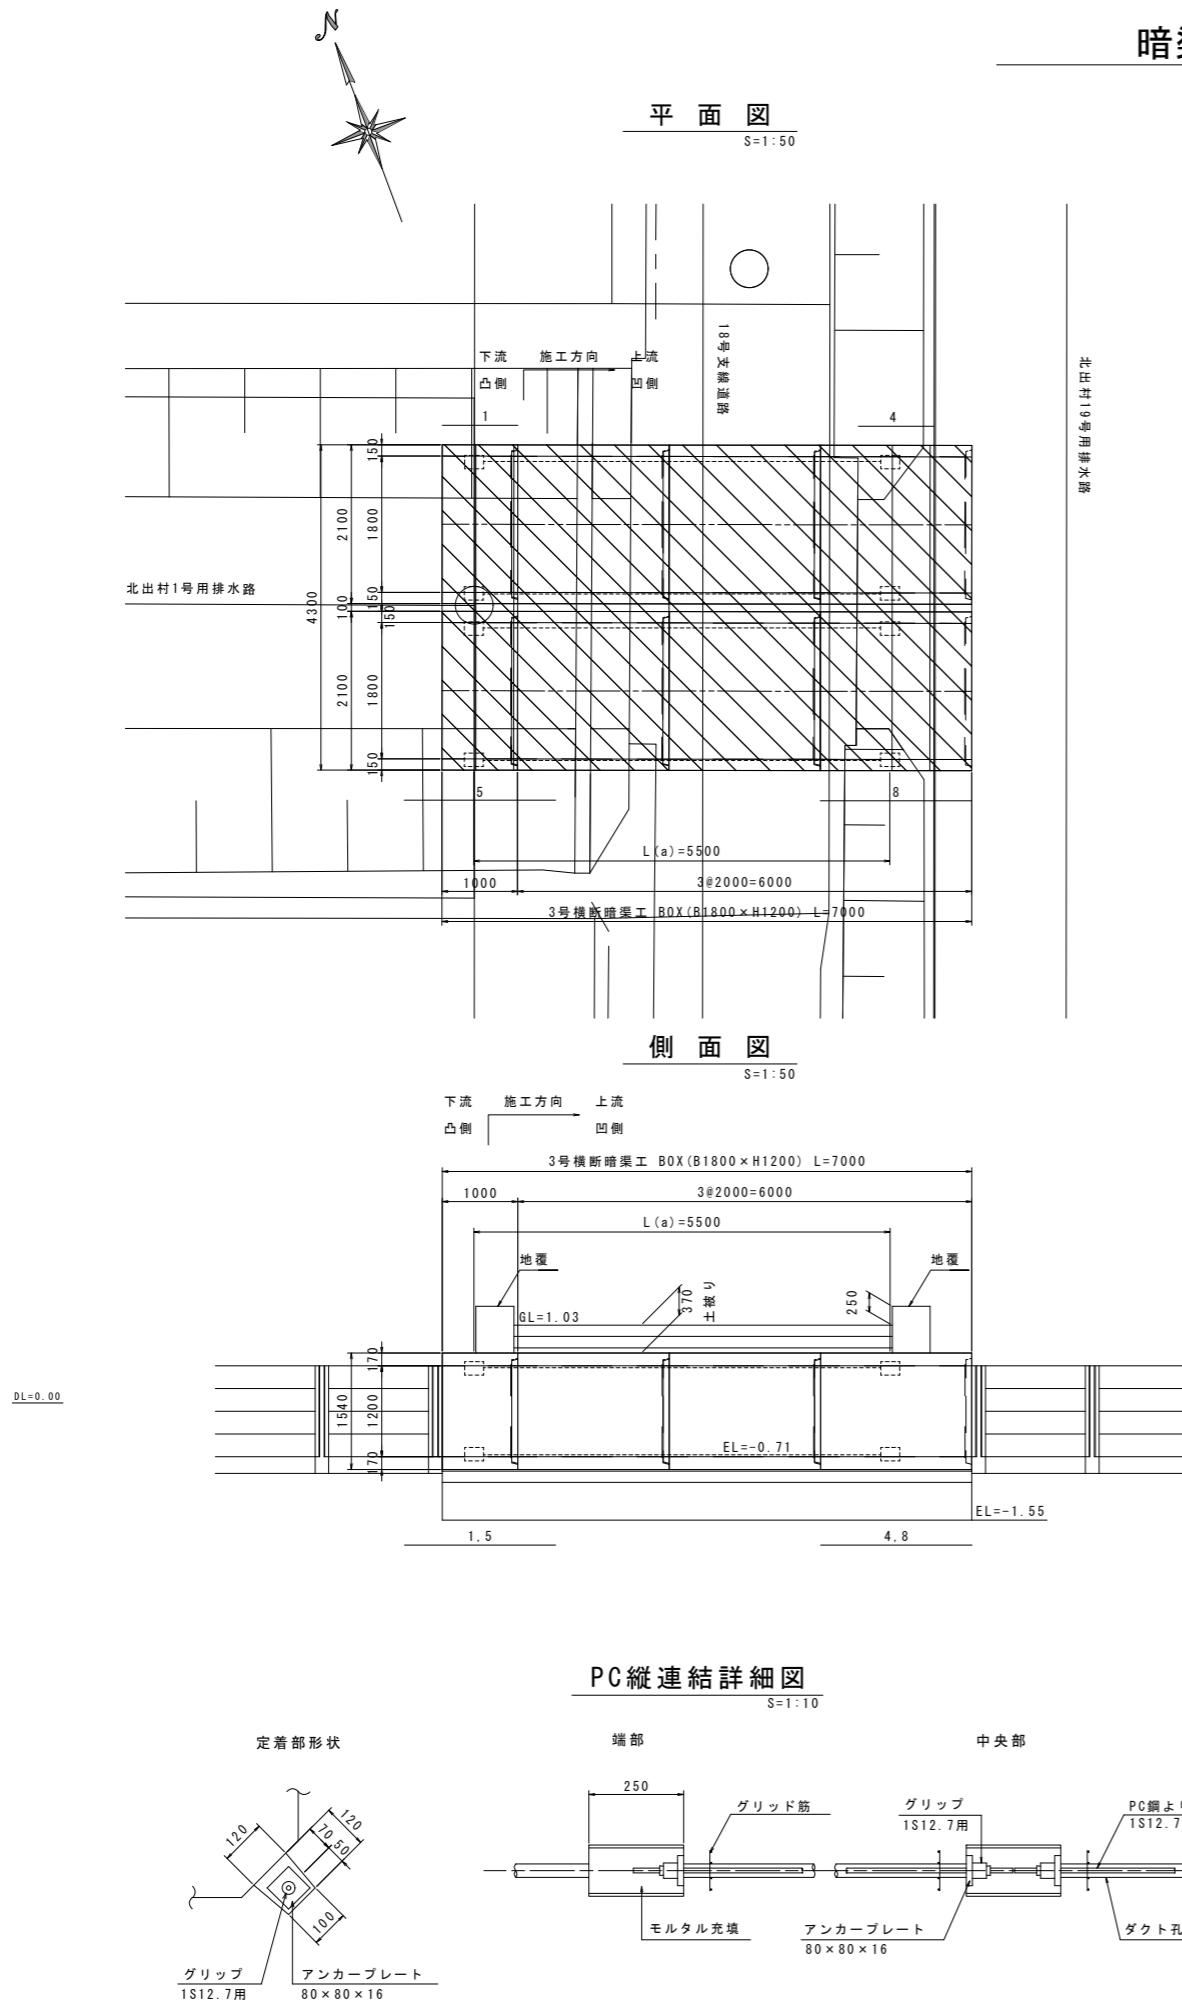

数量表

規格	製品長 (mm)			製品番号	個数	参考質量 (kg/本)	摘要
	短辺長	中央長	長辺長				
1800×1200	-	2000	-	2, 3, 6, 7	4	5600	標準
	-	2000	-	4, 8	2	5600	標準、定着
	-	920	-	1, 5	2	2580	短切(凸側カット)、定着
合計					8		

※凸部込みで 延長L=7.08m

材料表

工種	名称	規格	単位	3号横断暗渠工		
				右岸側	左岸側	合計
基礎工	敷モルタル	1:3	m <sup>3</sup>	0.63		
	均しコンクリート		m <sup>3</sup>	4.73		
	型枠	均しコンクリート用	m <sup>2</sup>	2.10		
BOX遮間部	地盤改良 (セメント改良) 改良強度 140kN/m <sup>2</sup>		m <sup>2</sup>	38.50		
	間詰めコンクリート	18N-8-25	m <sup>3</sup>	1.08		
	型枠	間詰めコンクリート用	m <sup>2</sup>	0.31		




PC 縦連結材料表

名称	規格	単位	数量		
			右岸側	左岸側	合計
アンボンドPC鋼より線 (余長含む)	IS12.7 SWPR7BL L(a)=6.950m×4×2 L=スパン長-125+箱抜芯より製品端までの距離+余長	m	27.80	27.80	55.60
アンカーブレート	80×80×16	枚	8	8	16
グリップ	IS12.7用	組	8	8	16
モルタル(箱抜き)	無収縮	m <sup>3</sup>	0.026	0.026	0.052

工事名	令和6年度 宇城農地整備事業 出村・土工割工区区画整理(その1)工事		
図面名	暗渠工詳細図 (3)		
作成年月日			
縮尺	国示	図面番号	参5 - 3/4
会社名			
事業所名	九州農政局 宇城農地整備事業所		

## 暗渠工詳細図 (4)

### 4号横断暗渠工

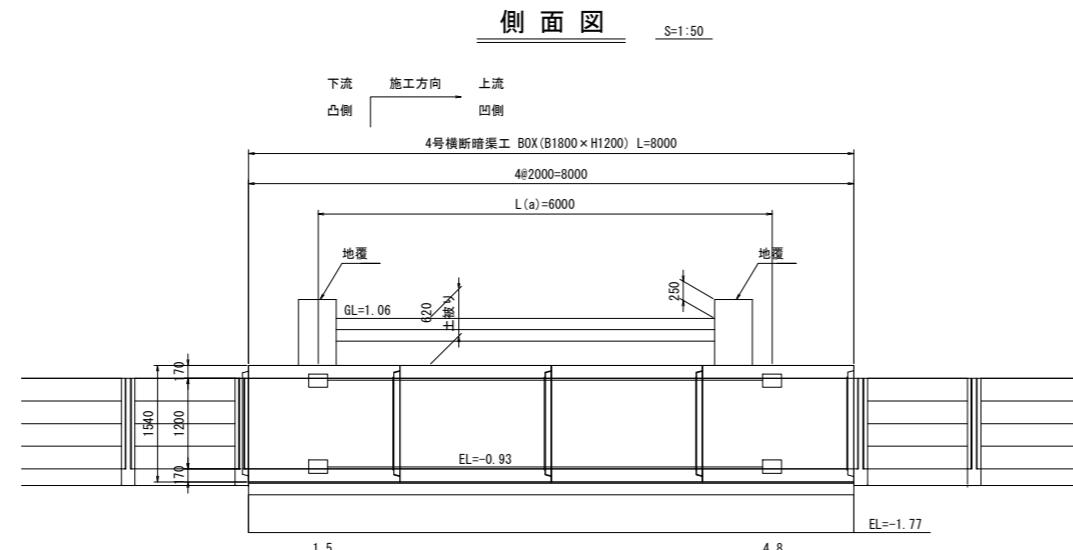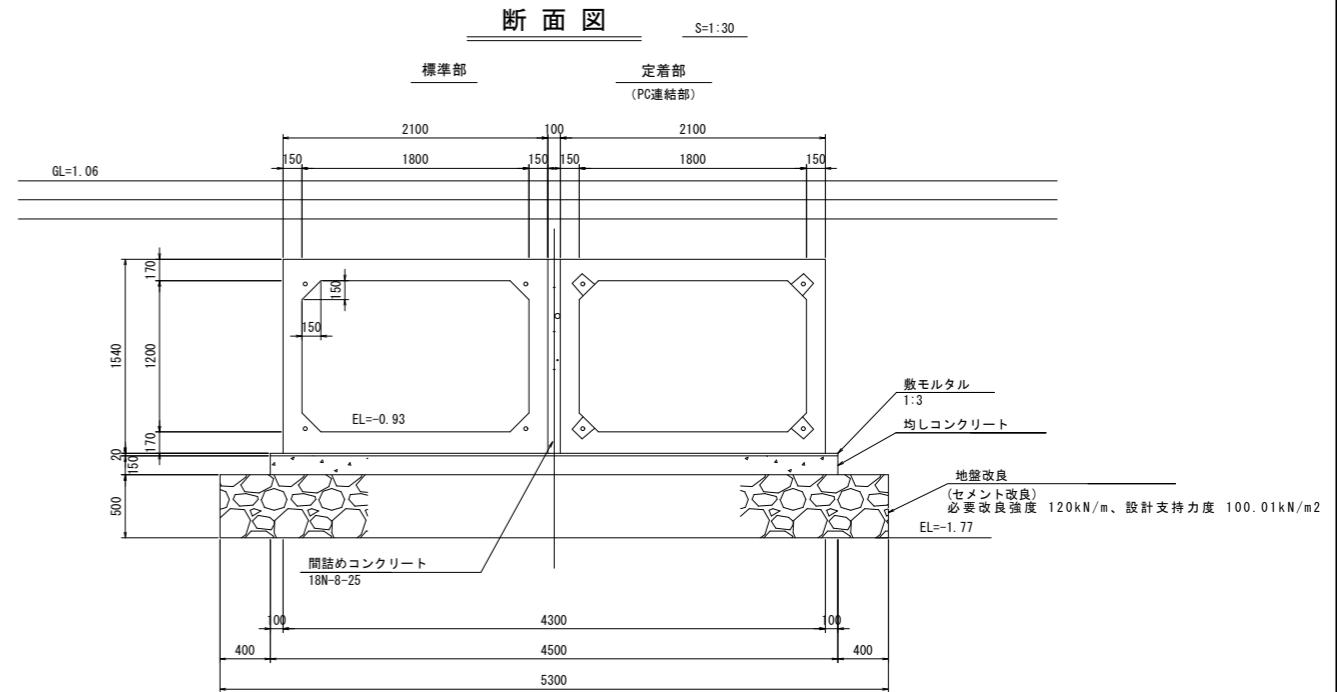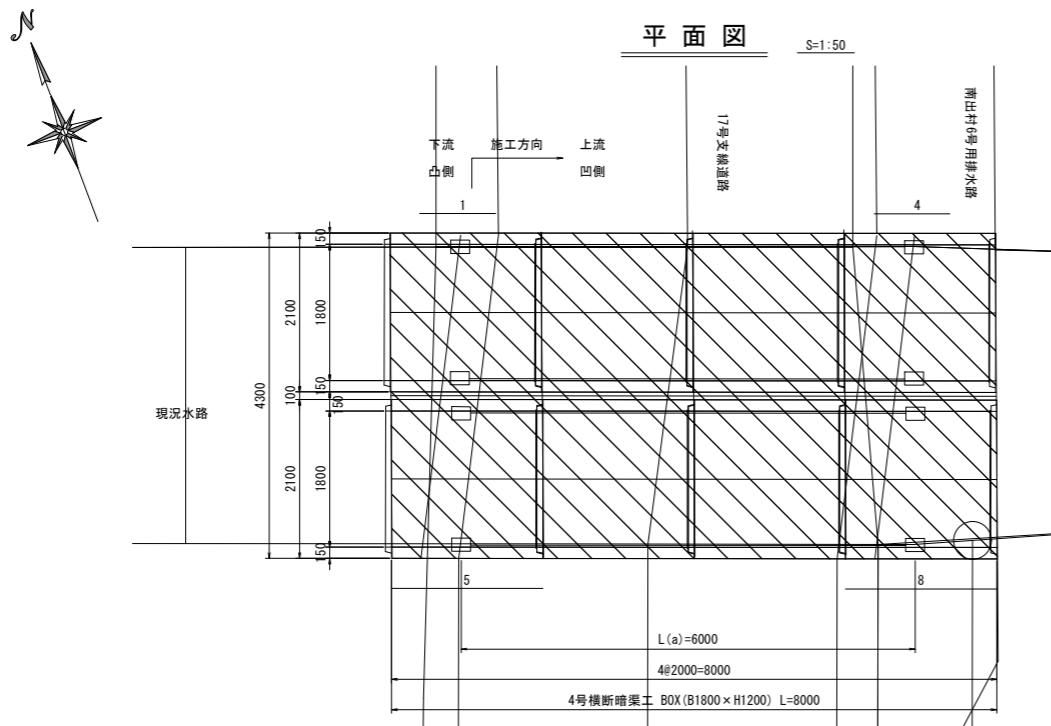

数量表


規格	製品長 (mm)			製品番号	個数	参考質量 (kg/本)	摘要
	短辺長	中央長	長辺長				
1800×1200	-	2000	-	2, 3, 6, 7	4	5600	標準
	-	2000	-	1, 4, 5, 8	4	5600	標準、定着
合計							8

\*凸部込みで 延長L=8.08m

材料表

4号横断暗渠工				
工程	名称	規格	単位	数量
基礎工	敷モルタル	1:3	m <sup>3</sup>	0.72
	均しコンクリート		m <sup>3</sup>	5.40
	型枠	均しコンクリート用	m <sup>2</sup>	2.40
	地盤改良	(セメント改良)改良強度 120kN/m <sup>2</sup>	m <sup>2</sup>	42.40
BOX遊間部	間詰めコンクリート	18N-8-25	m <sup>3</sup>	1.23
	型枠	間詰めコンクリート用	m <sup>2</sup>	0.31

PC縦連結詳細図

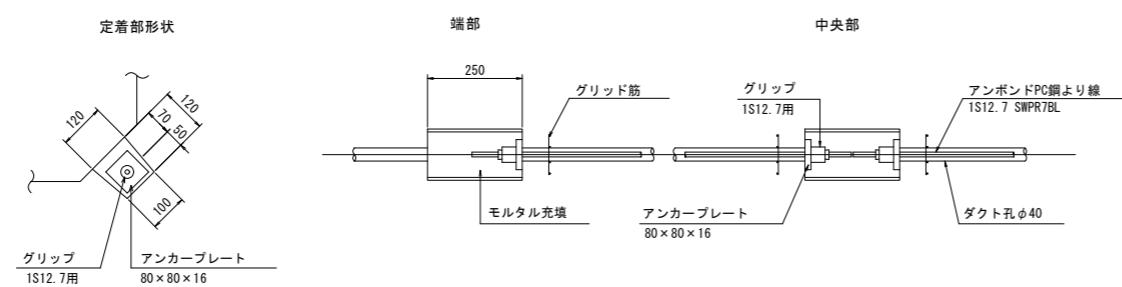

PC縦連結材料表

名称	規格	単位	数量		
			右岸側	左岸側	合計
アンボンドPC鋼より線 (余長含む)	IS12.7 SWPR7BL L(a)=7.450m×4×2	m	29.80	29.80	59.60
アンカーブレート	80×80×16	枚	8	8	16
グリップ	IS12.7用	組	8	8	16
モルタル(箱抜き)	無収縮	m <sup>3</sup>	0.026	0.026	0.052


工事名	令和6年度 宇城農地整備事業 出村・土木割工区区画整理(その1)工事		
図面名	暗渠工詳細図 (4)		
作成年月日			
縮尺	図示	図面番号	参5 - 4 / 4
会社名			
事業所名	九州農政局 宇城農地整備事業所		

## 揚水機場工構造図(1)

(揚水機場仮設計画図)



## 平面図

S = 1 : 100

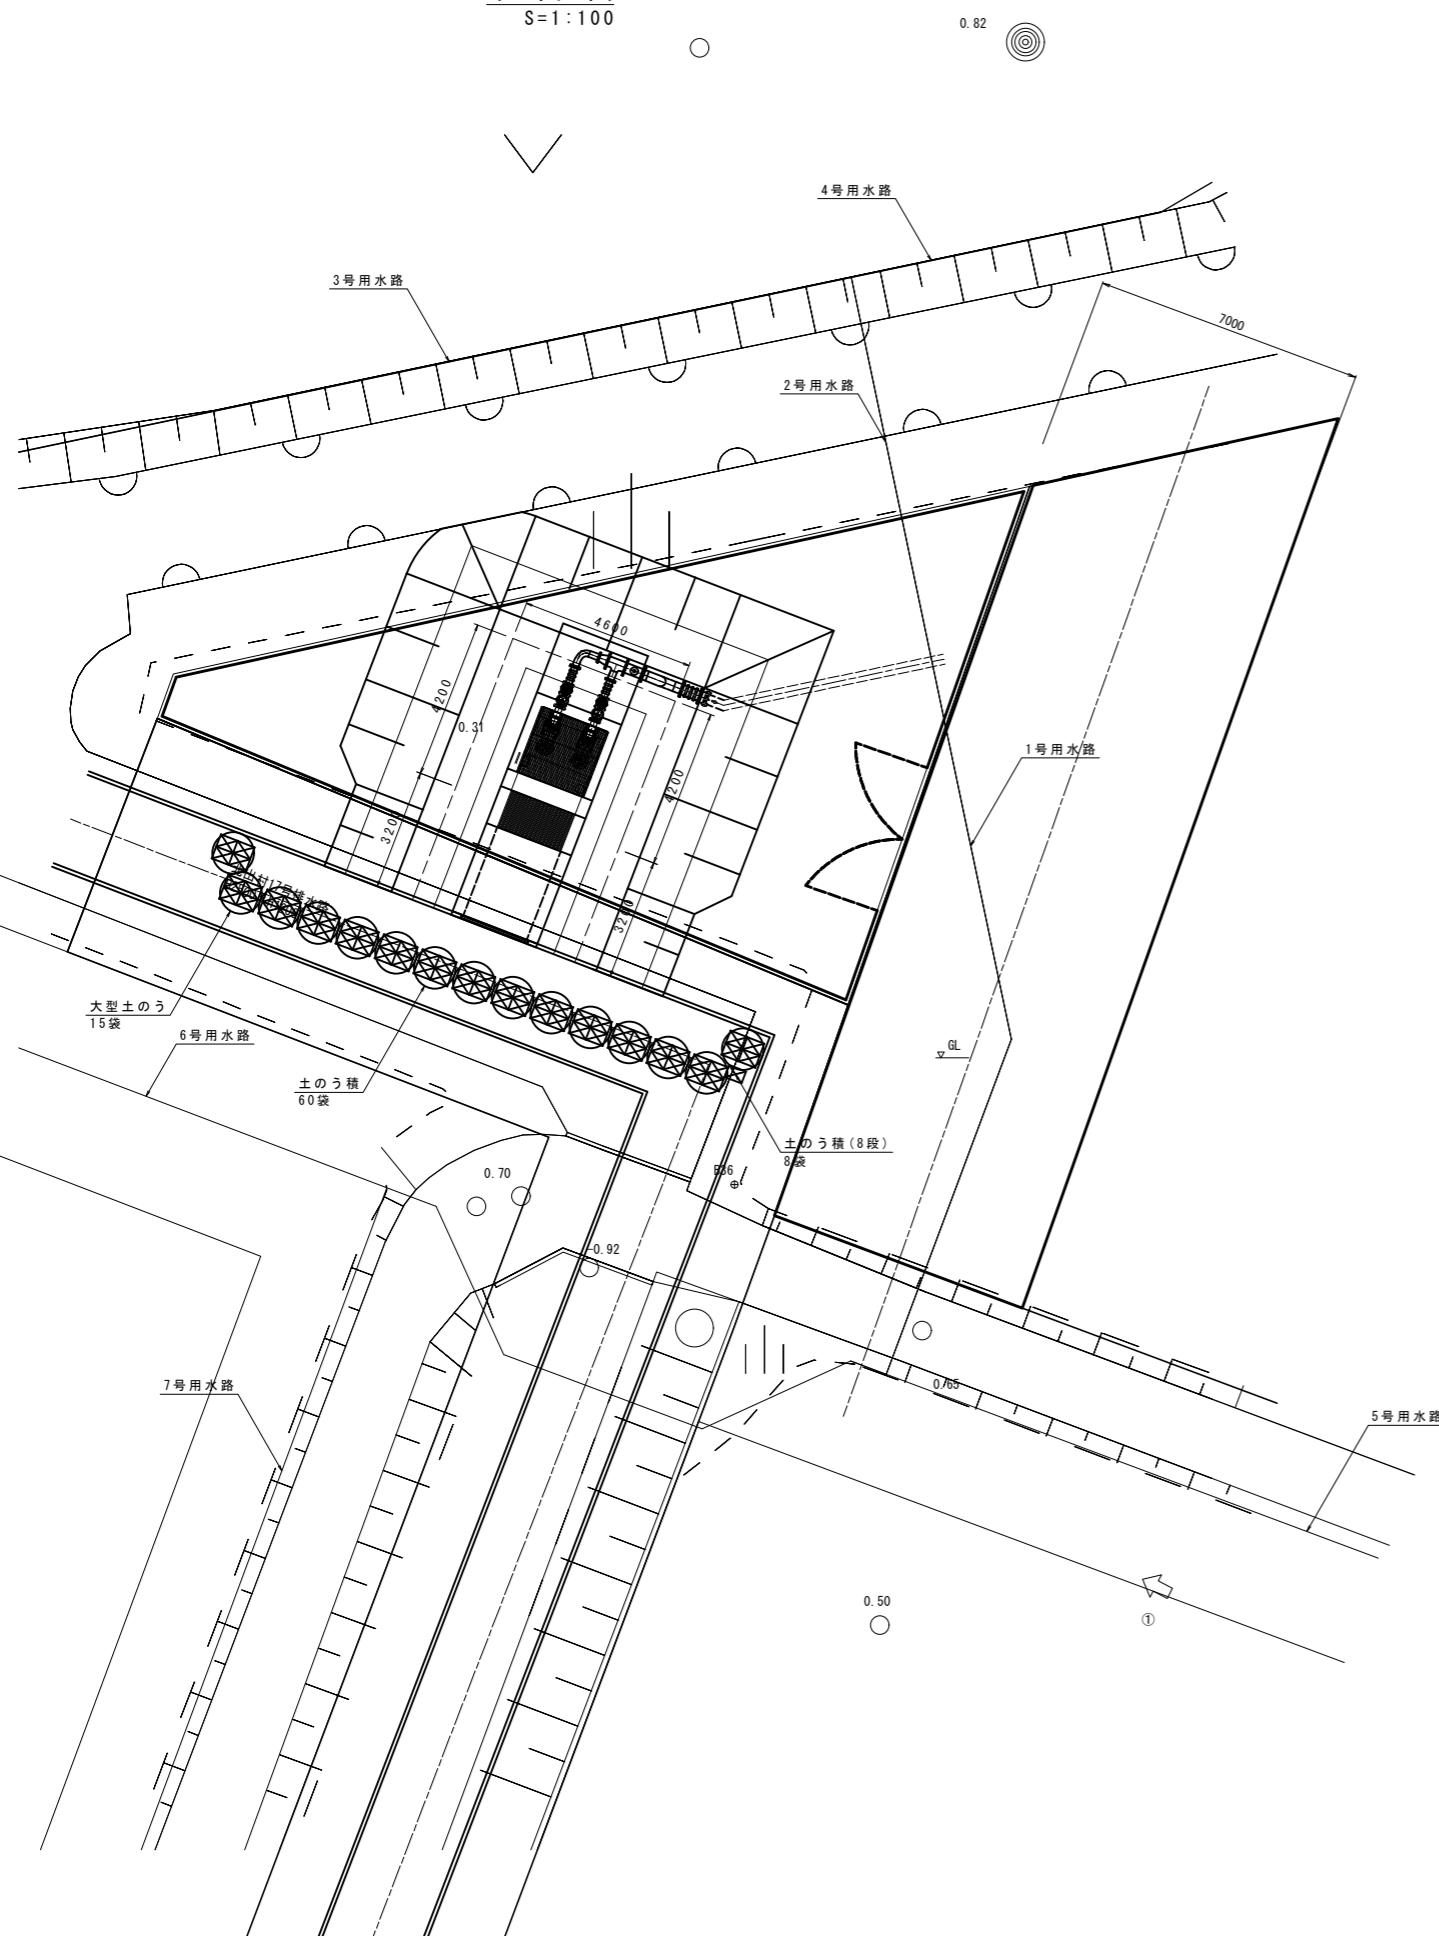


横断面図

S = 1 : 50

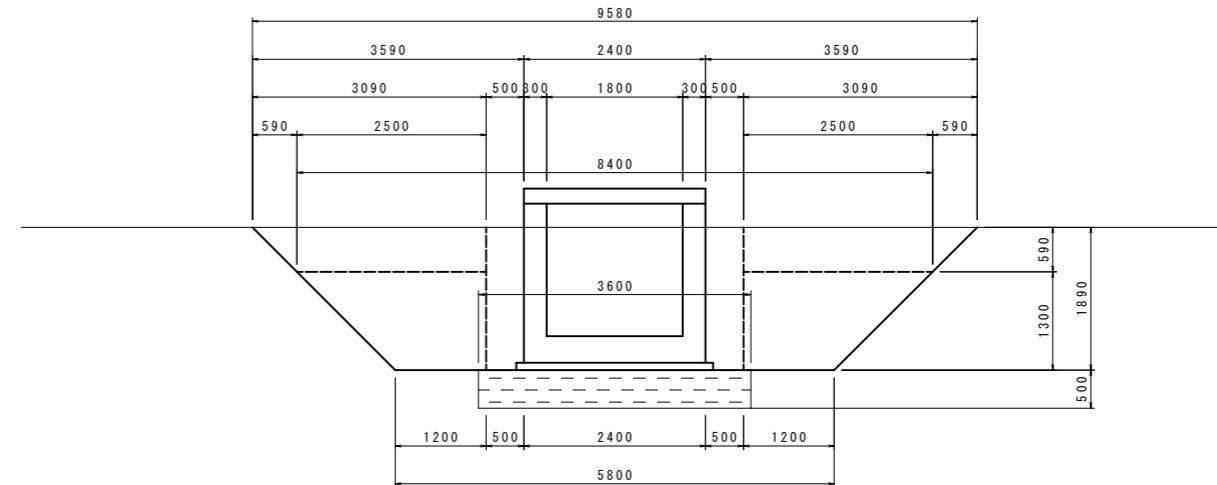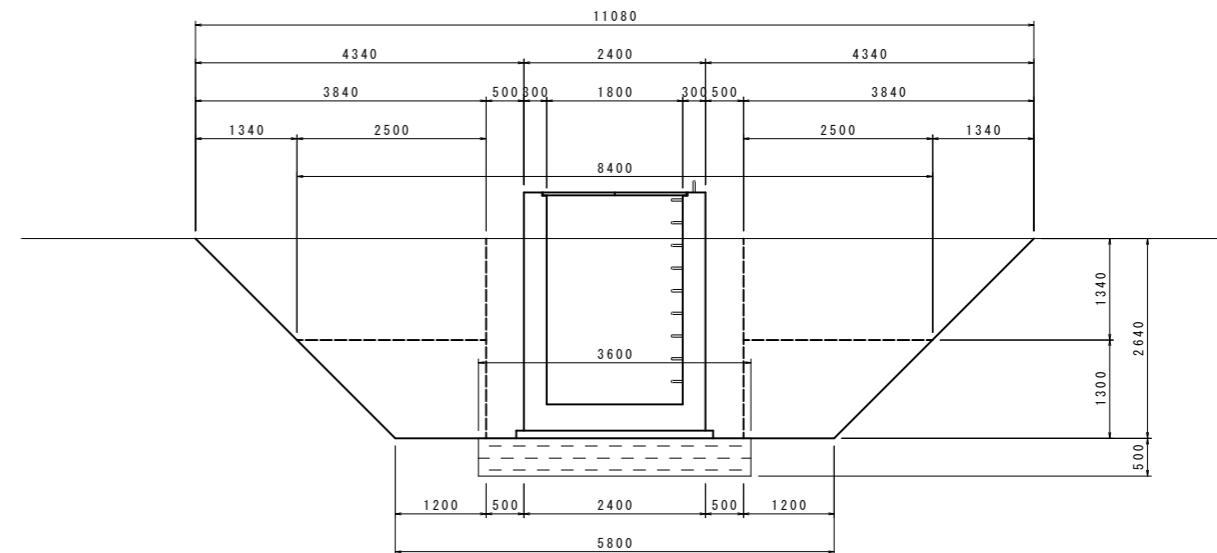

縦断面図






S=1 : 1

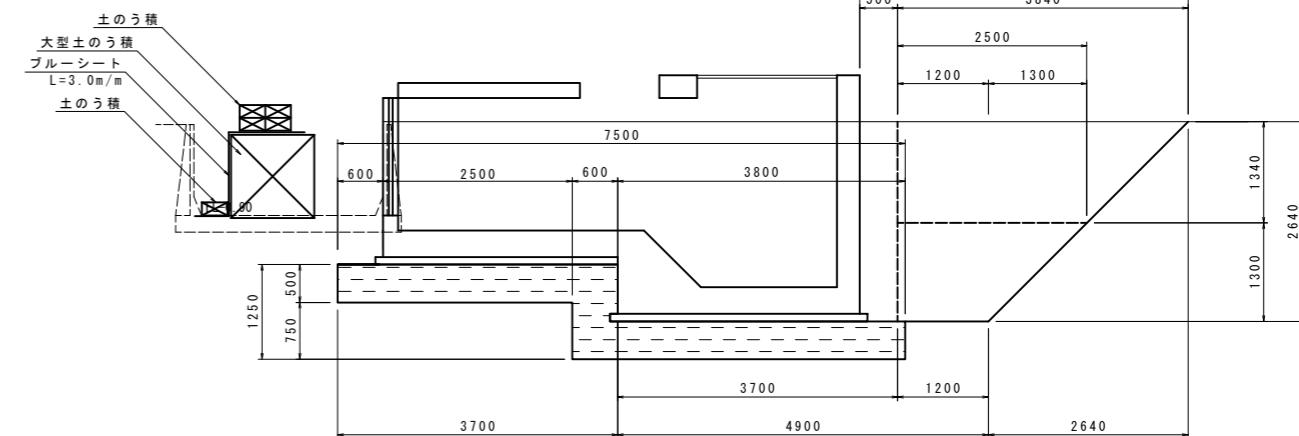

工事名	令和6年度 宇城農地整備事業 出村・宇土割工区区画整理(その1)工事		
図面名	揚水機場工構造図(1)		
作成年月日			
縮尺	図示	図面番号	参 6-1 / 2
会社名			
事業所名	九州農政局宇城農地整備事業所		

# 揚水機場工構造図(2) S=1:30

(揚水機場鉄筋加工図)

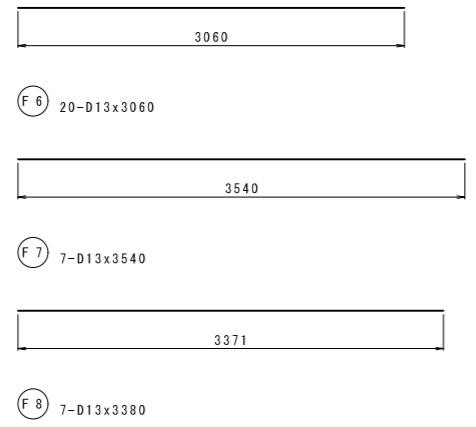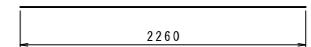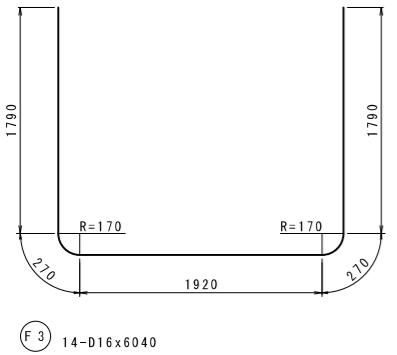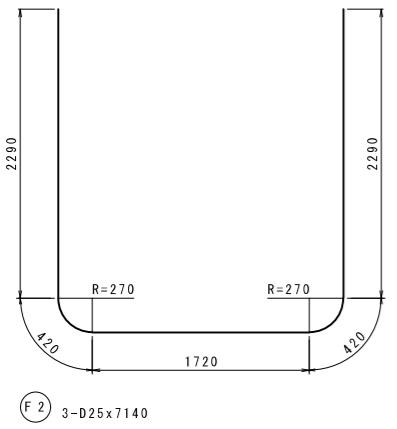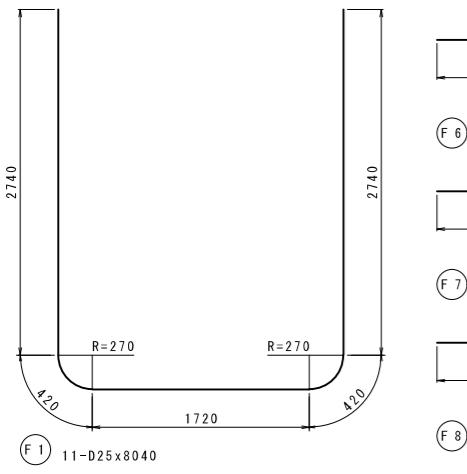

F 7 7-D13x3540

F 8 7-D13x3380







F 9 7-D13x1750

F 10 7-D13x1740

F 11 57-D13x790

F 12 14-D13x980

F 13 22-D13x960

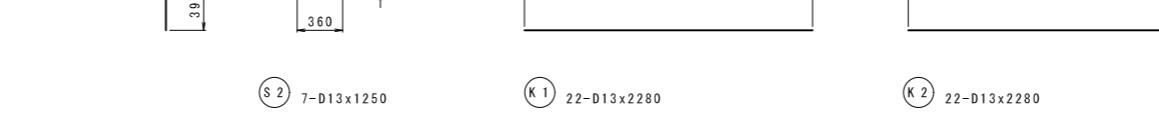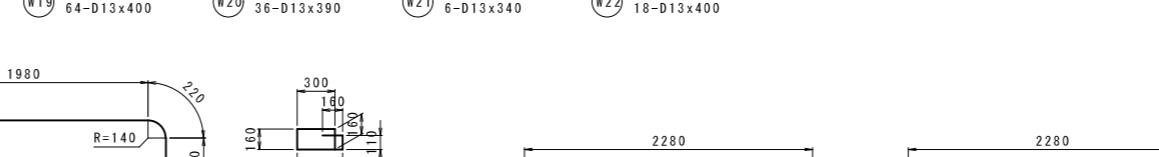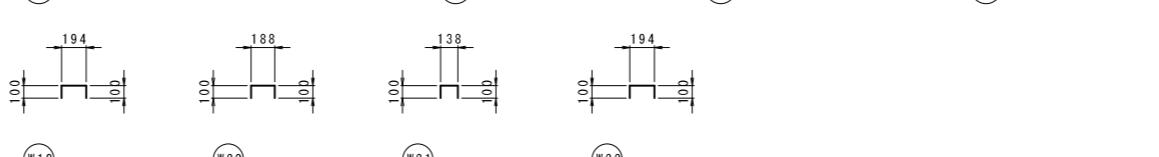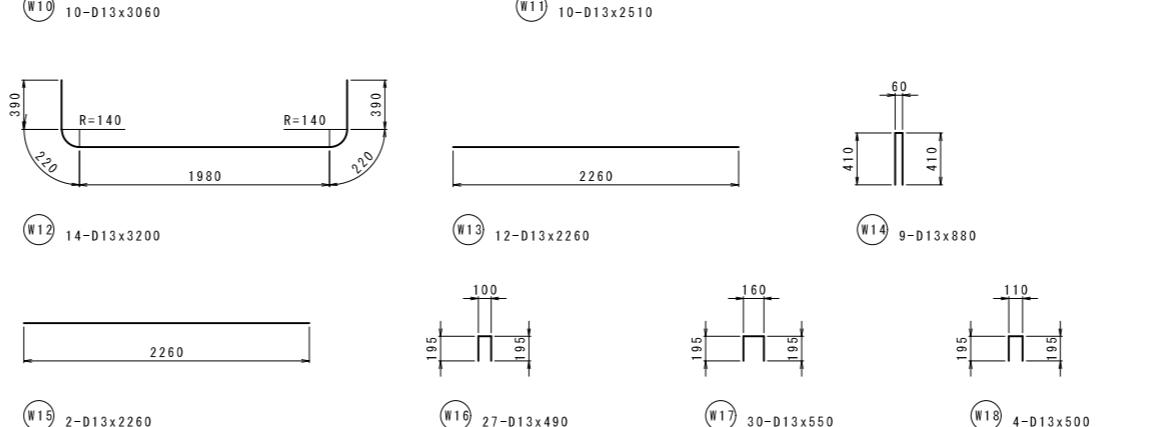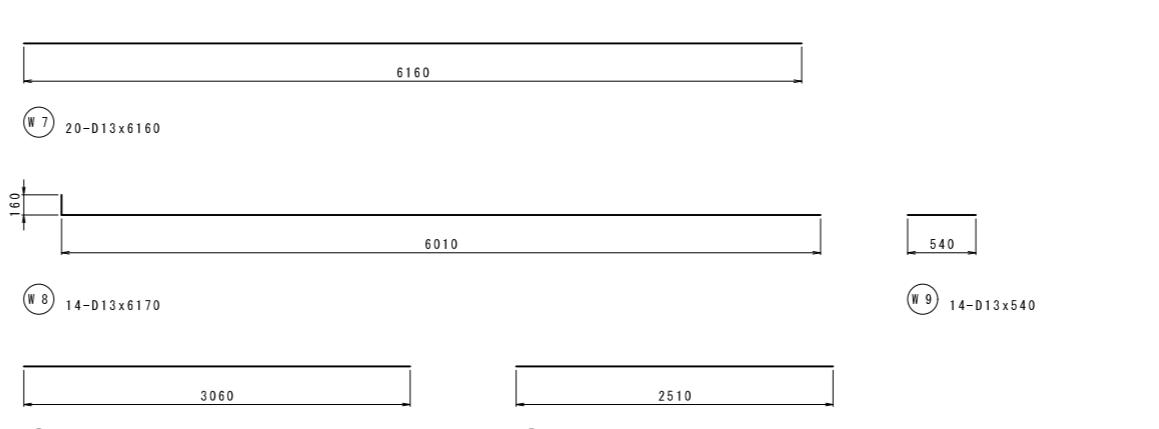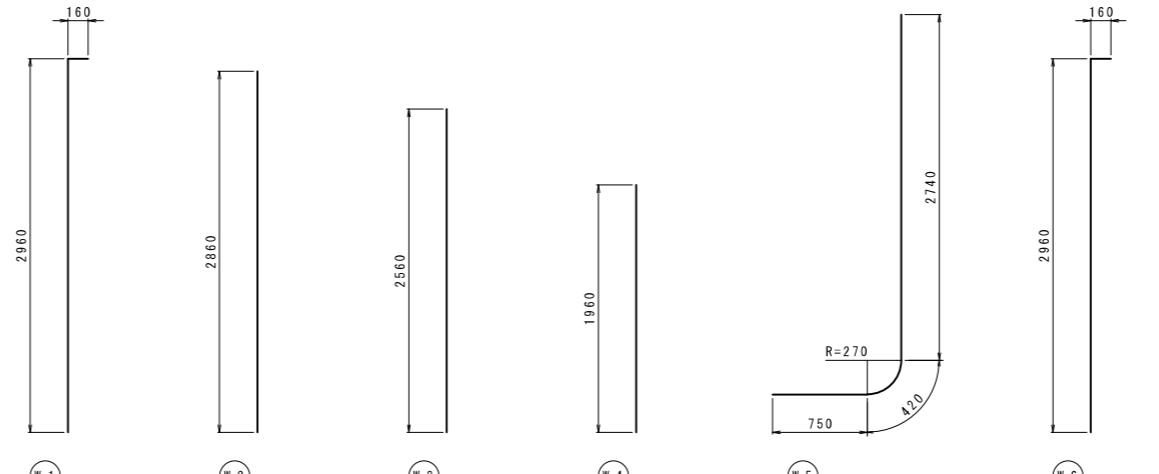


## 鉄筋質量表

記号	径	長さ	本数	単位質量	1本当り質量	質量	摘要
F 1	D19	8040	11	3.980	31.399	352.0	□
F 2	D19	7140	3	3.980	28.417	85.3	□
F 3	D13	6040	14	1.560	9.422	131.9	□
F 4	D19	2260	15	2.250	5.085	76.3	—
F 5	D13	2260	24	0.995	2.249	54.0	—
F 6	D13	3060	20	0.995	3.045	60.9	—
F 7	D13	3540	7	0.995	3.522	24.7	—
F 8	D13	3380	7	0.995	3.363	23.5	—
F 9	D13	1740	7	0.995	1.731	12.1	□
F 10	D13	1750	7	0.995	1.741	12.2	✓
F 11	D13	790	57	0.995	0.786	44.8	□
F 12	D13	980	14	0.995	0.975	13.7	□
F 13	D13	950	22	0.995	0.945	20.8	□
						912.2	Kg
W 1	D16	3120	18	1.560	4.867	87.6	—
W 2	D16	3010	4	1.560	4.696	18.8	—
W 3	D16	2560	6	1.560	3.994	24.0	—
W 4	D16	1960	28	1.560	3.058	85.6	—
W 5	D25	3910	9	3.980	15.562	140.1	—
W 6	D16	3120	7	1.560	4.867	34.1	—
W 7	D13	6160	20	0.995	6.129	122.6	—
W 8	D13	6170	14	0.995	6.139	85.9	—
W 9	D13	540	14	0.995	0.537	7.5	—
W 10	D13	3060	10	0.995	3.045	30.5	—
W 11	D13	2510	10	0.995	2.497	25.0	—
W 12	D13	3200	14	0.995	3.184	44.6	□
W 13	D13	2260	12	0.995	2.249	27.0	—
W 14	D13	880	9	0.995	0.876	7.9	□
W 15	D13	2260	2	0.995	2.249	4.5	—
W 16	D13	490	27	0.995	0.488	13.2	—
W 17	D13	550	30	0.995	0.547	16.4	—
W 18	D13	500	4	0.995	0.498	2.0	—
W 19	D13	400	64	0.995	0.398	25.5	□
W 20	D13	390	36	0.995	0.388	14.0	□
W 21	D13	340	6	0.995	0.338	2.0	□
W 22	D13	400	18	0.995	0.398	7.2	□
						826.0	Kg
S 1	D13	3200	7	0.995	3.184	22.3	□
S 2	D13	1250	7	0.995	1.244	8.7	□
						31.0	Kg
K 1	D13	2280	22	0.995	2.269	49.9	—
K 2	D13	2280	22	0.995	2.269	49.9	—
K 3	D13	690	18	0.995	0.687	12.4	□
						112.2	Kg
合計	D13					845.7	Kg
	D16					382.0	Kg
	D19					76.3	Kg
	D25					577.4	Kg
総質量						1881.4	Kg

工事名	令和6年度 宇城農地整備事業 出村・宇土割工区区画整理(その1)工事		
図面名	揚水機場構造図(2)		
作成年月日			
縮尺	S=1:30		
会社名			
事業所名	九州農政局宇城農地整備事業所		

# 仮設計画図(1)

S=1:2000

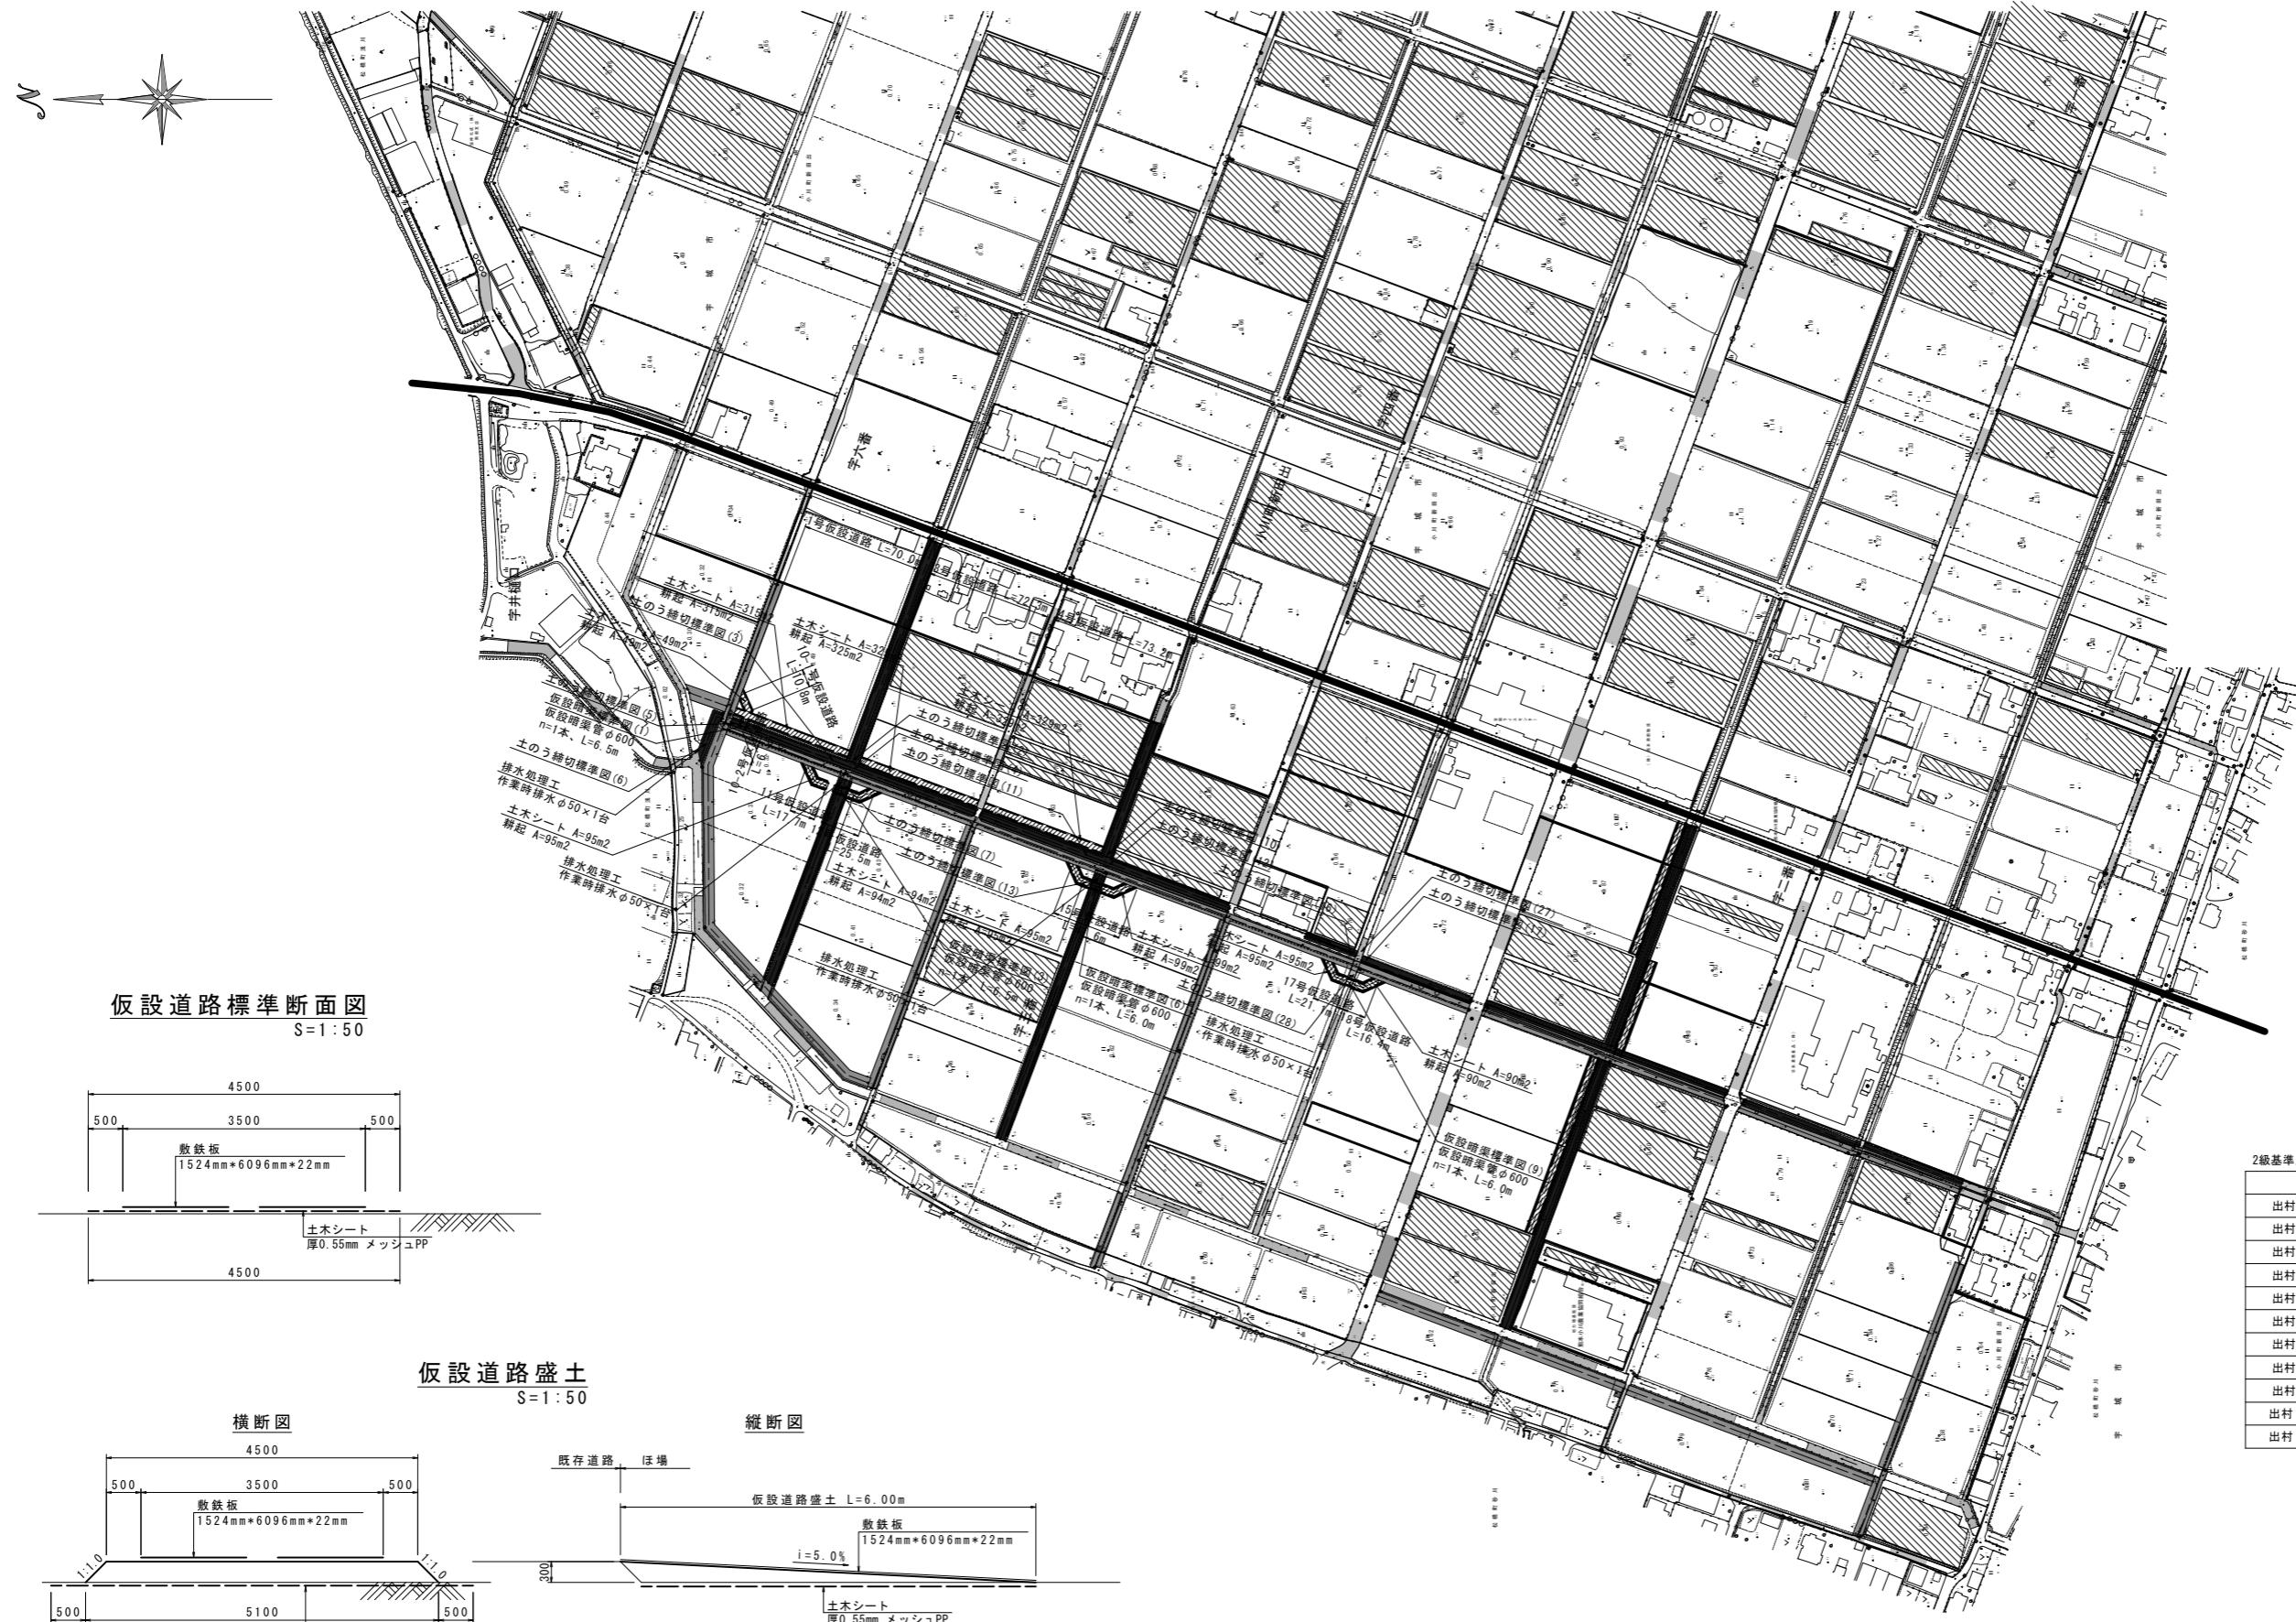



工事名	令和6年度 宇城農地整備事業 出村・宇土割工区区画整理(その1)工事		
図面名	仮設計画図(1)		
年月日			
尺度	S=1:2000	図面番号	参7-1/4
会社名			
事業所名	九州農政局宇城農地整備事業所		

## 仮設計画図(2)


S=1:50

### 仮設暗渠標準図


仮設暗渠標準図(1)

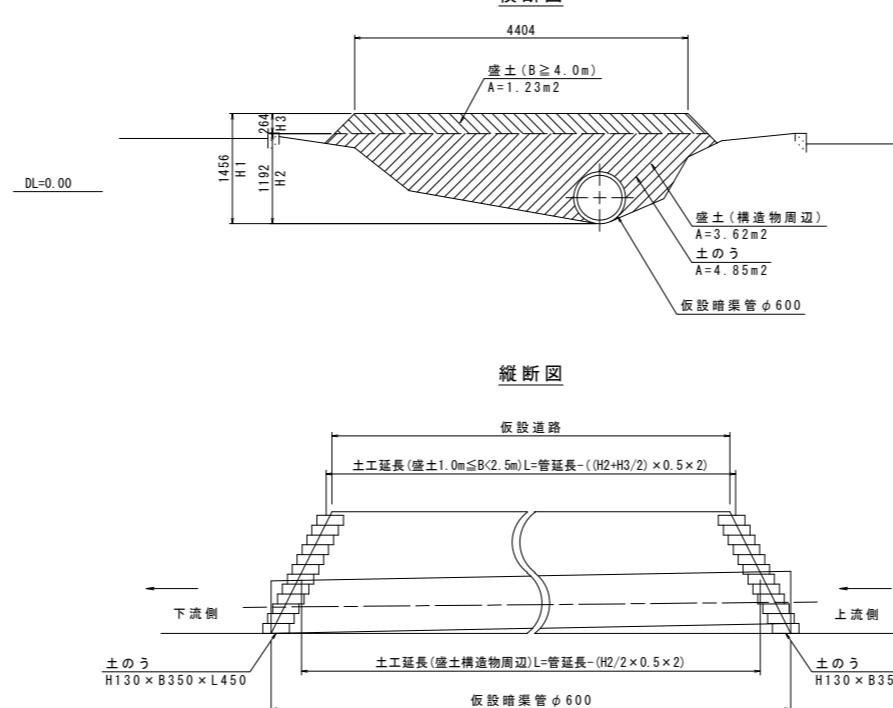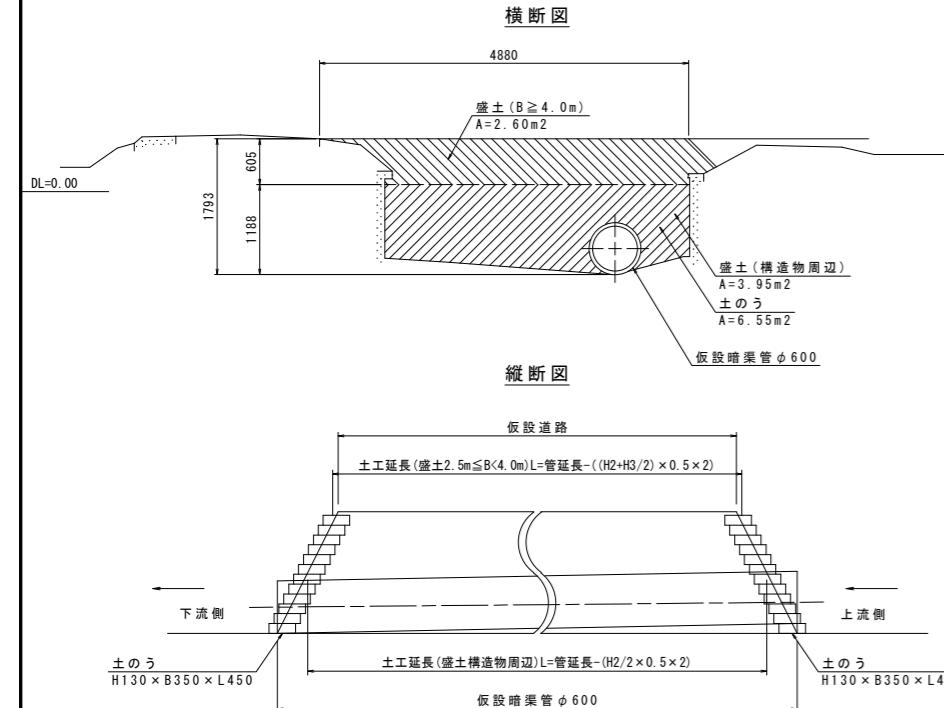

仮設暗渠標準図(3)

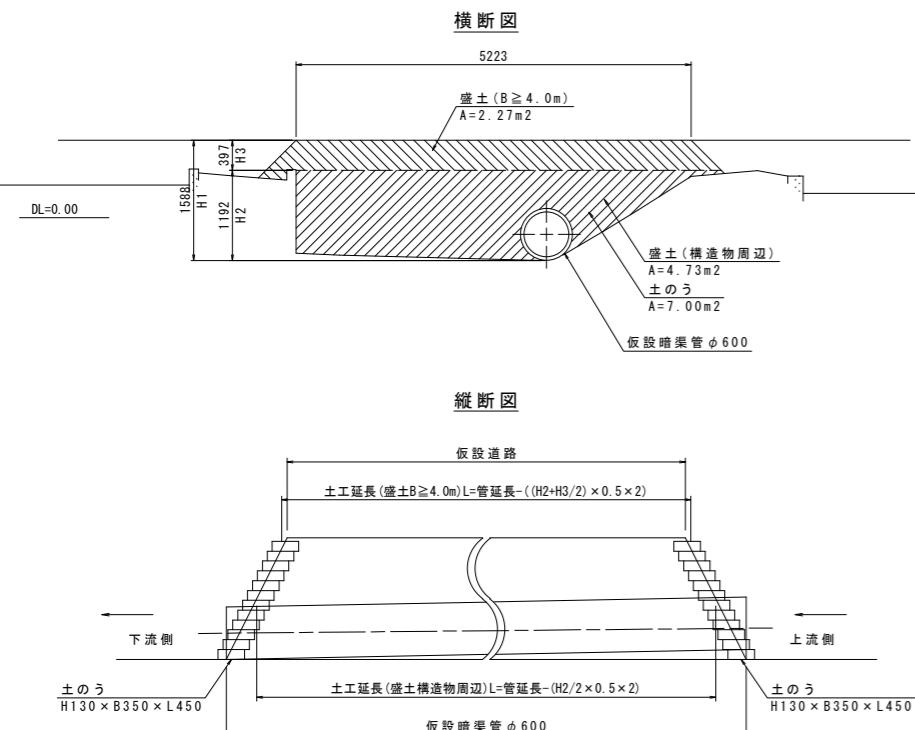

仮設暗渠標準図(9)

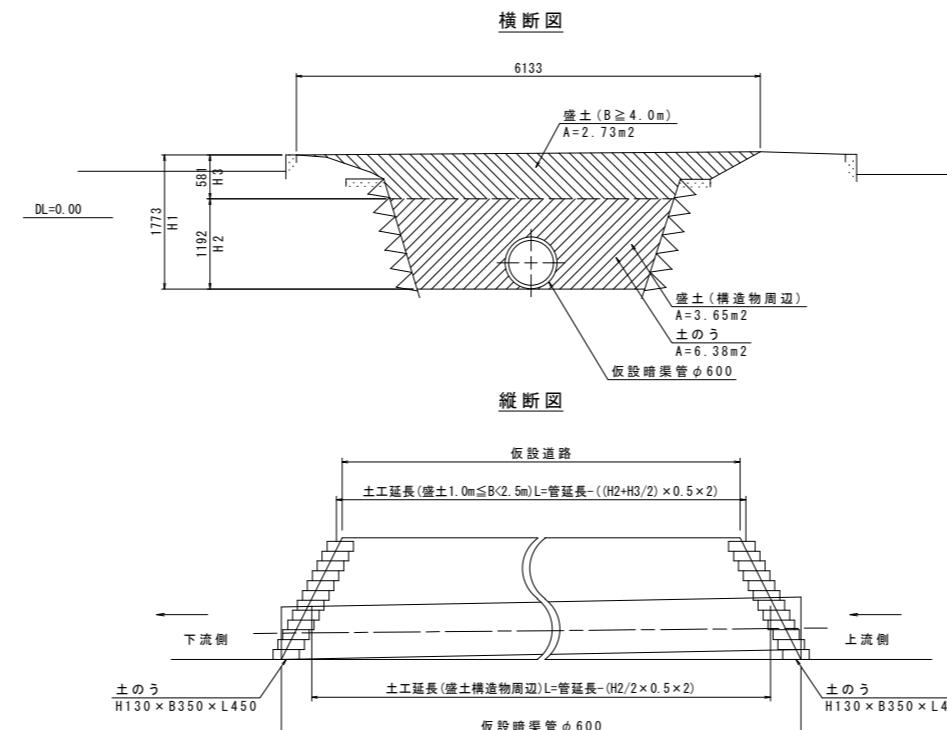


工事名	令和6年度 宇城農地整備事業 出村・宇土割工区区画整理(その1)工事		
図面名	仮設計画図(2)		
作成年月日			
縮尺	\$=1:50	図面番号	参7-2/4
会社名			
事業所名	九州農政局 宇城農地整備事業所		

## 仮設計画図(3)


### 土のう締切標準図(1)

S=1:100


土のう締切標準図(2)  
5-4

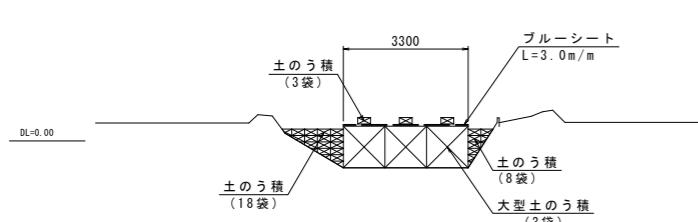


土のう締切標準図(6)  
3-3

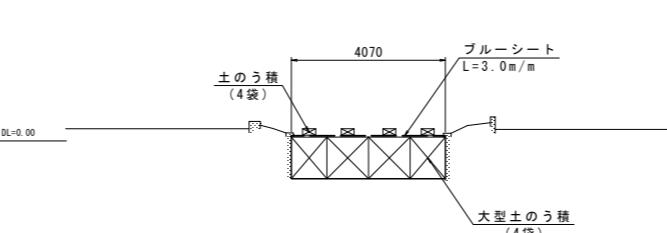


土のう締切標準図(12)  
13-2

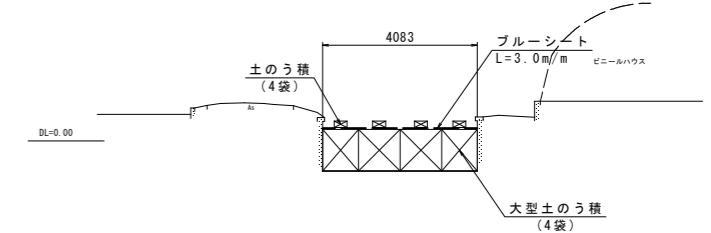


土のう締切標準図(3)  
3-1

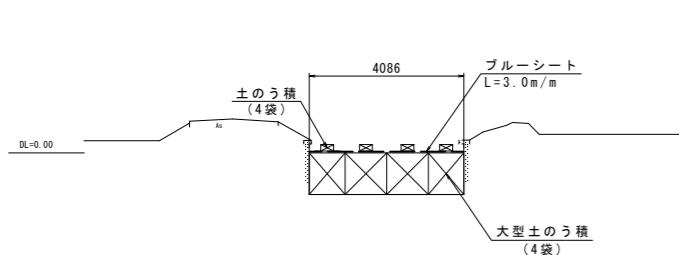


土のう締切標準図(7)  
4-1

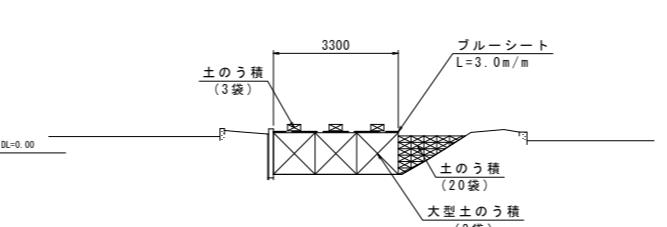


土のう締切標準図(13)  
12-1

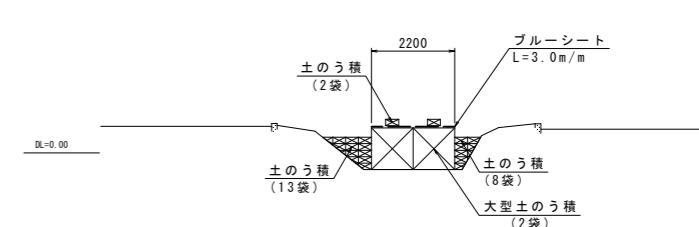


土のう締切標準図(4)  
8-2

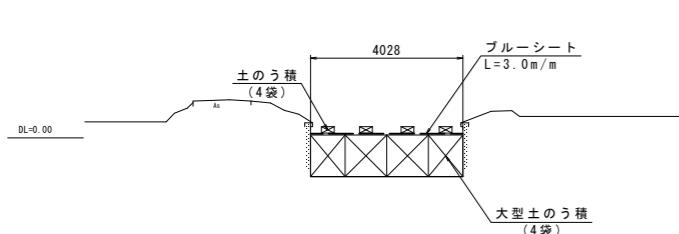


土のう締切標準図(10)  
15-3

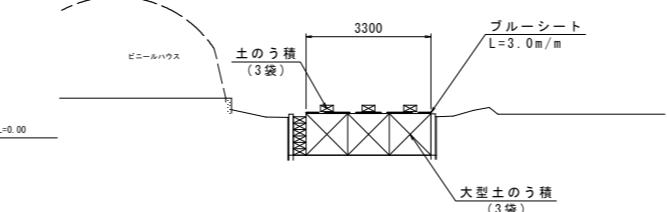

土のう締切標準図(5)  
3-2

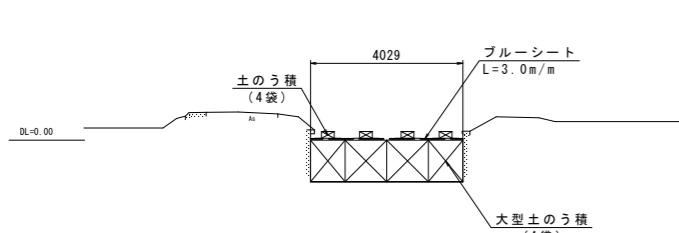

土のう締切標準図(11)  
9-1

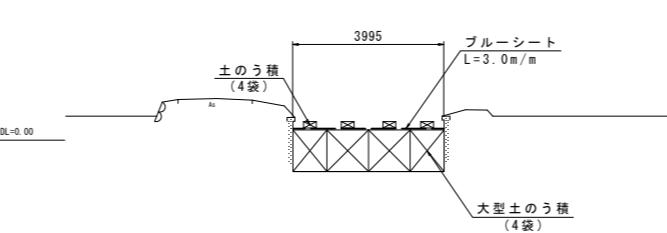

工事名	令和6年度 宇城農地整備事業 出村・宇土割工区区画整理(その1)工事		
図面名	仮設計画図(3)		
作成年月日			
縮尺	S=1:100	図面番号	参7-3 / 4
会社名			
事業所名	九州農政局 宇城農地整備事業所		


## 仮設計画図(4)

### 土のう締切標準図(2)

S=1:100

土のう締切標準図(16)


14-1

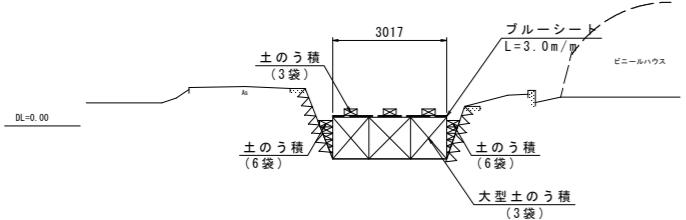

土のう締切標準図


土のう締切標準図(17)

19-3

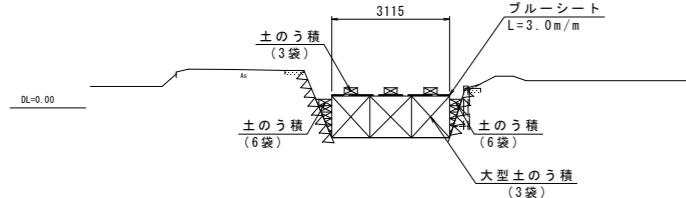


土のう締切標準図(27)

21-3

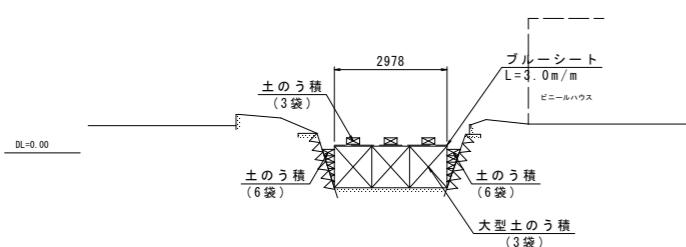

土のう締切標準図(28)

18-2

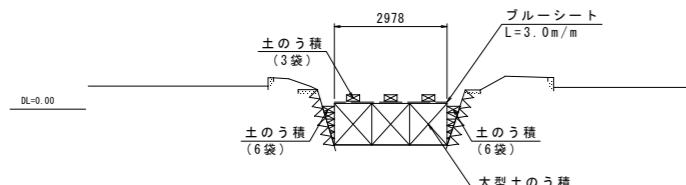

工事名	令和6年度 宇城農地整備事業 出村・宇土割工区区画整理(その1)工事		
図面名	仮設計画図(4)		
作成年月日			
縮尺	S=1:100	図面番号	参7-4/4
会社名			
事業所名	九州農政局 宇城農地整備事業所		