

令和6年度 宇城農地整備事業
亀松工区区画整理（その4）工事

縮小図面

(参考図面)


九州農政局 宇城農地整備事業所


令和6年度 宇城農地整備事業 亀松工区区画整理（その4）工事			
図 面 目 録			
図面番号	名 称	枚数	備 考
参1	用 排 水 路 縦 断 図	3	
参2	用 排 水 路 横 断 図	2	
参3	道 路 縦 断 図	3	
参4	道 路 横 断 図	2	
参5	送 配 水 管 路 工 平 面 縦 断 図	3	
参6	送 配 水 管 路 管 割 図	5	
参7	ボ ッ ク ス カ ル バ ー ト 割 付 図	3	
参8	仮 設 計 画 図	2	
参9	現 況 用 排 水 路 取 付 土 工 図	1	
参10	借 地 範 囲 図	1	
計		25	


用排水路縦断図（1/3）

【用排水路】
（亀尾2-1号～亀尾2-2号）

V=1：100
H=1：1000

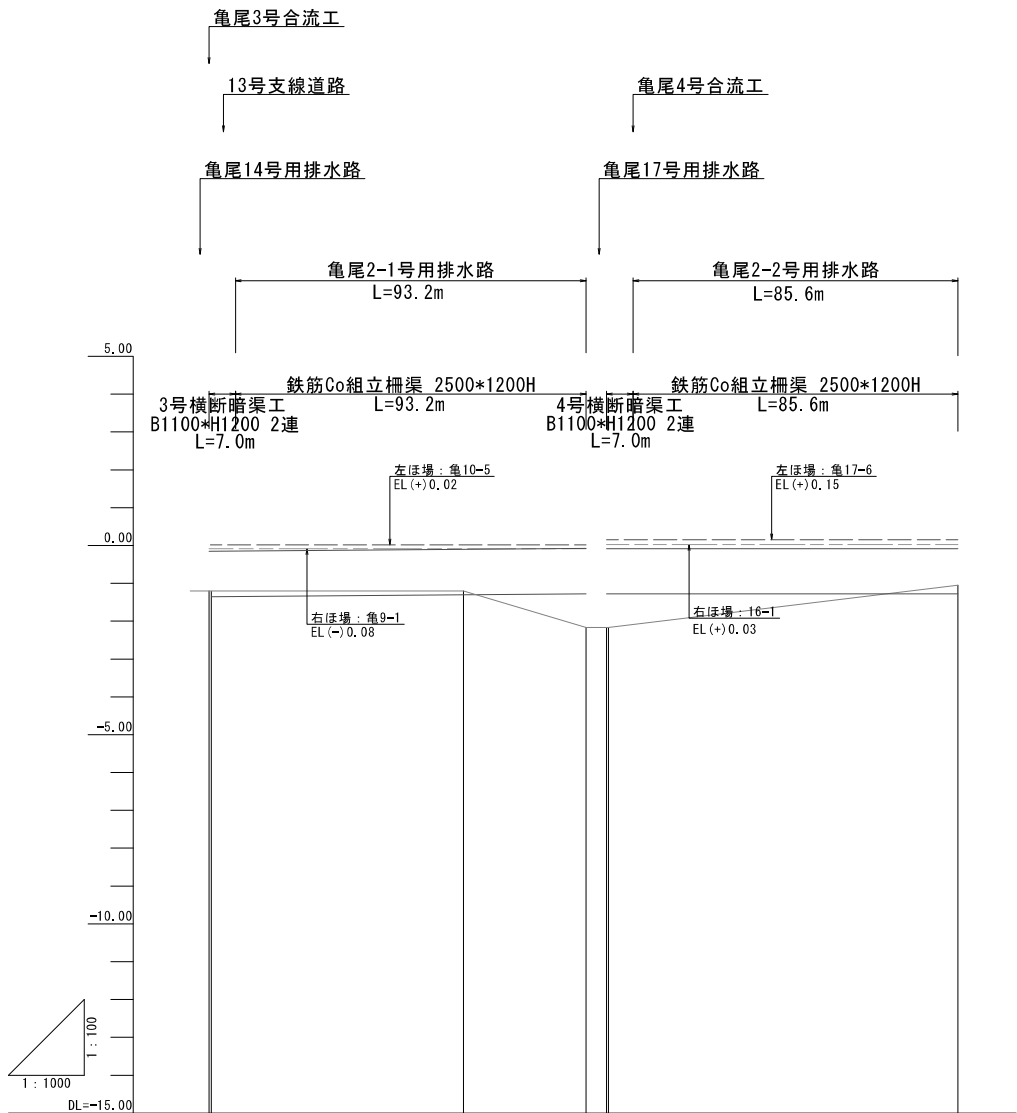


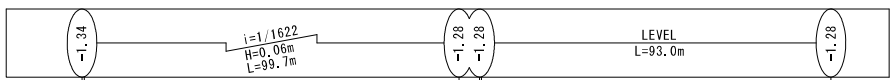勾 配				
計 画 高	-1.34	-1.30	-1.28 -1.28	-1.28
地 盤 高	-1.20	-1.20	-2.17 -2.17	-1.05
追加距離	-0.6 0.0	66.7	99.1 -0.5 0.0	92.6
単 距 離	-0.6 0.0	66.7	32.4 -0.5 0.0	92.6
測 点	EP(2-1号) BR(2-1号)	+66.7	EP(2-1号) BR(2-2号)	EP(2-2号)

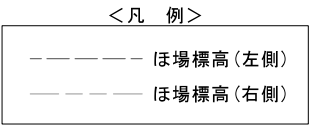


※起点（南側）→終点（北側）

【位置図】

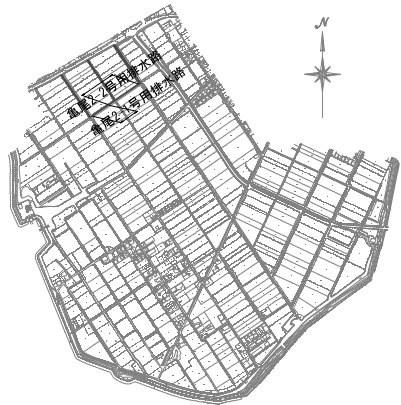


標準断面図
S=1：100

亀尾2-1号用排水路

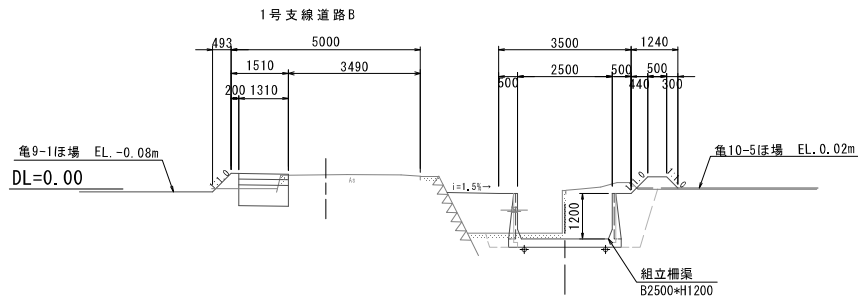

亀尾2-2号用排水路

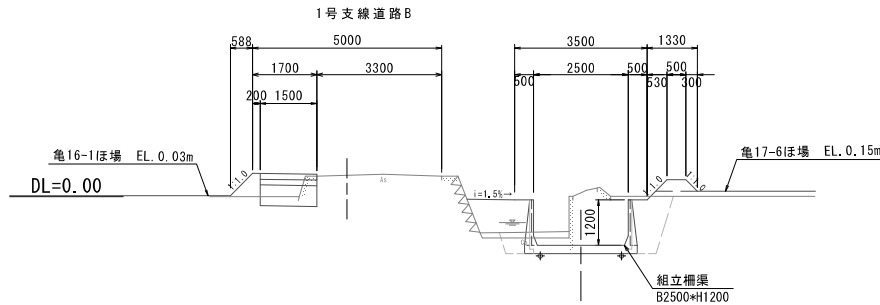


工 事 名	令和6年度「宇城農地整備事業 亀松工区区画整理（その4）工事		
図 面 名	用排水路縦断図（1/3） （亀尾2-1号～亀尾2-2号用排水路）		
作成年月日			
縮 尺	図 示	図面番号	参1- 1 / 3
会 社 名			
事業所名	九州農政局宇城農地整備事業所		

用排水路縦断図(2/3)


【用排水路】
(亀尾14号)

V=1: 100
H=1:1000

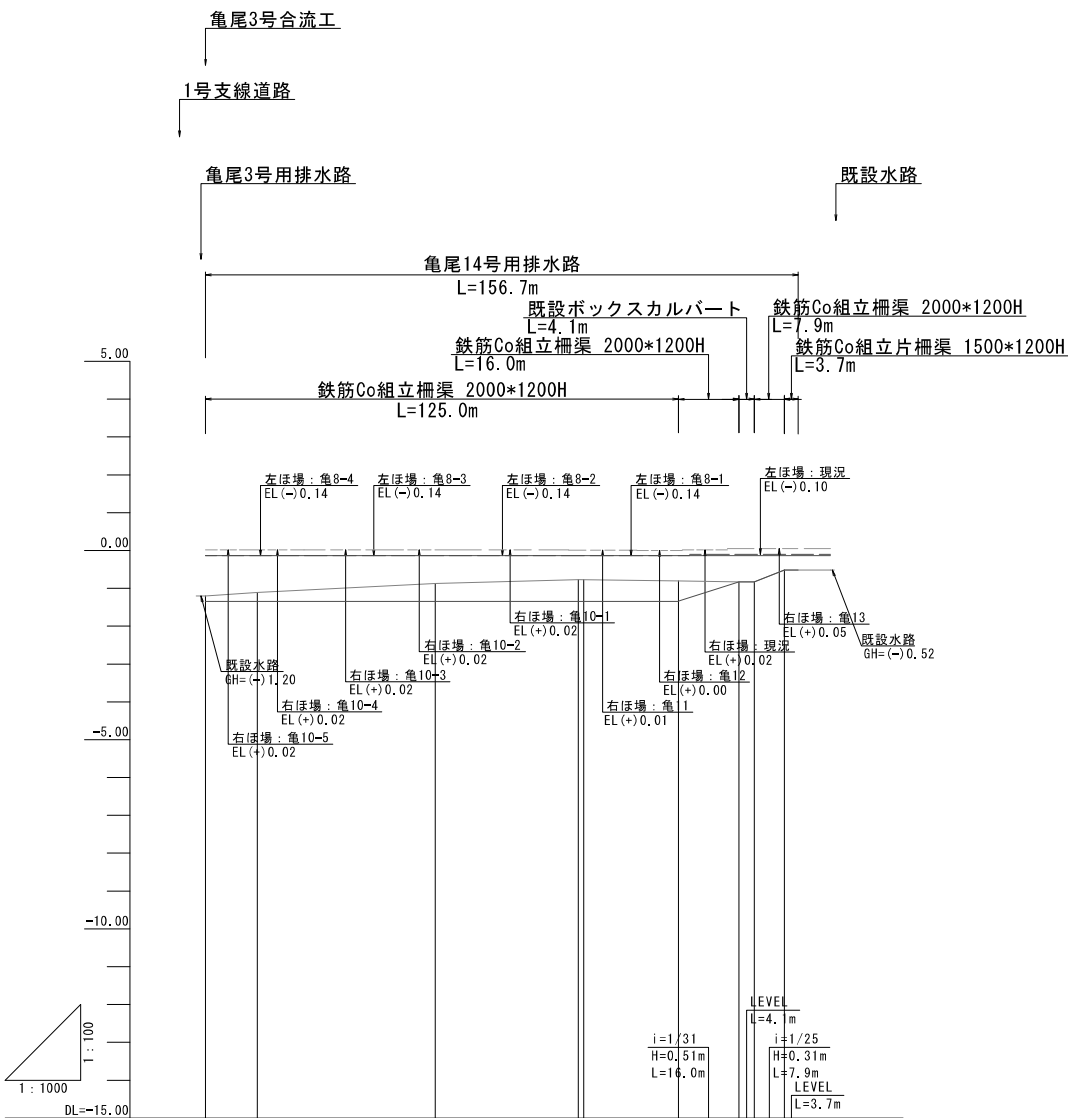


勾配	LEVEL L=125.0m				
計画高	-1.34	-1.34	-1.34	-1.34	-1.34
地盤高	-1.20	-1.11	-0.87	-0.77	-0.81
追加距離	0.0	13.7	60.7	98.5 100.0	125.0
単距離	0.0	13.7	47.0	37.8 1.5	25.0
測点	BP(14号)	+13.7	+60.7	+98.5 NO.1	+25.0

【位置図】

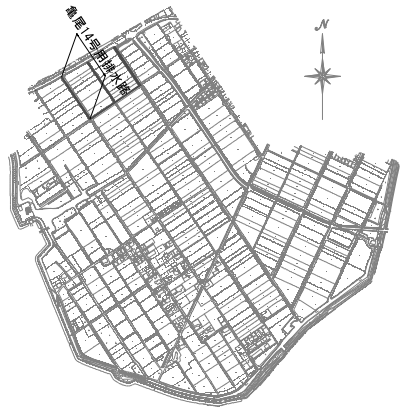

標準断面図
S=1:100

亀尾14号用排水路

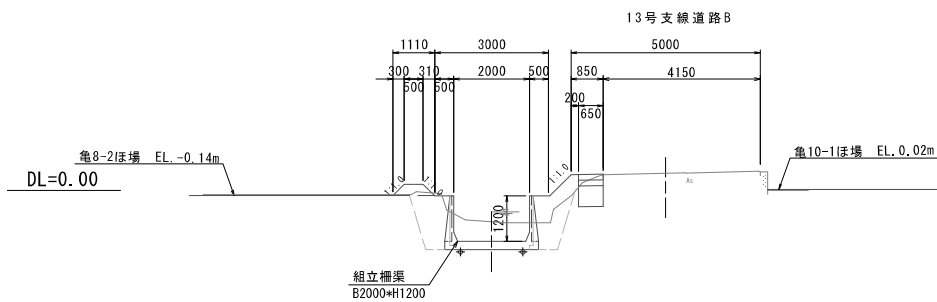

<凡 例>

----- ほ場標高(左側)
----- ほ場標高(右側)

※起点(南側)→終点(北側)



工事名	令和6年度「宇城農地整備事業 亀松工区区画整理(その4)工事		
図面名	用排水路縦断図(2/3) (亀尾14号用排水路)		
作成年月日			
縮尺	図示	図面番号	参1- 2 / 3
会社名			
事業所名	九州農政局宇城農地整備事業所		

用排水路縦断図(3/3)

【用排水路】
(亀尾17号)


V=1: 100
H=1:1000

【位置図】

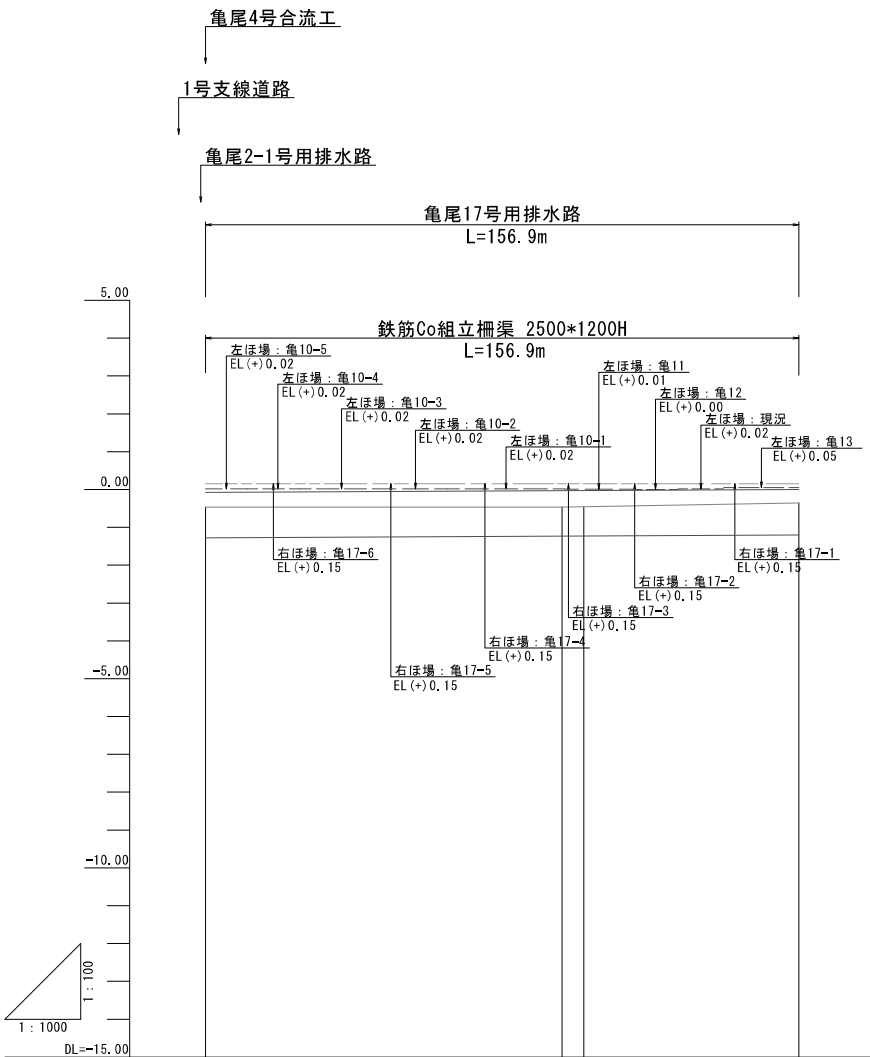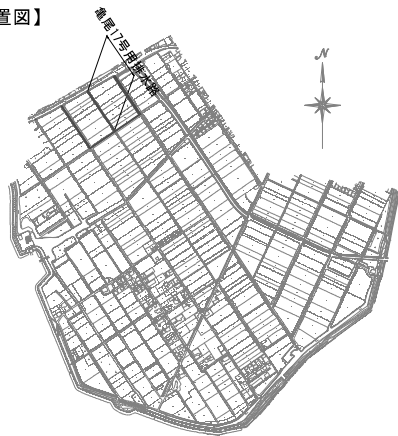

勾配			
計画高	-1.28	-1.23	-1.20
地盤高	-2.17	-0.47	-0.30
追加距離	0.0	94.3	156.9
単距離	0.0	94.3	56.9
測点	BP (17号)	+94.3 NO.1	EP (17号)

標準断面図
S=1:100

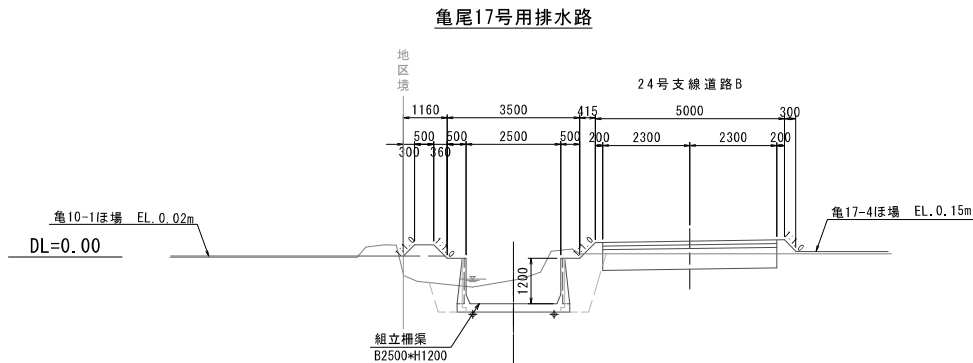

<凡例>

----- ほ場標高(左側)
----- ほ場標高(右側)


※起点(南側)→終点(北側)

工事名	令和6年度 宇城農地整備事業 亀松工区区画整理(その4)工事		
図面名	用排水路縦断図(3/3) (亀尾17号用排水路)		
作成年月日			
縮尺	図示	図面番号	参1- 3 / 3
会社名			
事業所名	九州農政局宇城農地整備事業所		


用排水路横断図(1/2)
S=1:100

＜亀尾用排水路＞


亀尾2-1号用排水路
L=93.2m

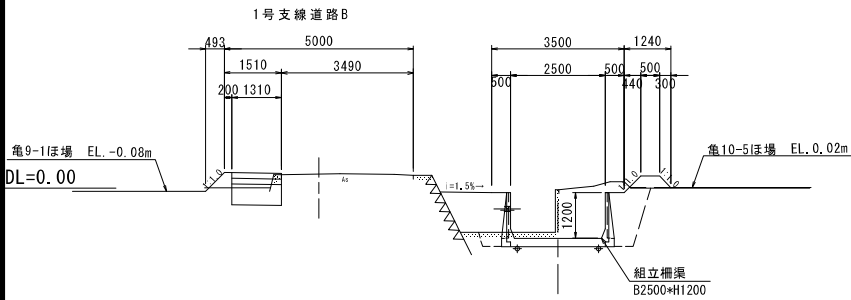


亀尾17号用排水路
L=156.9m

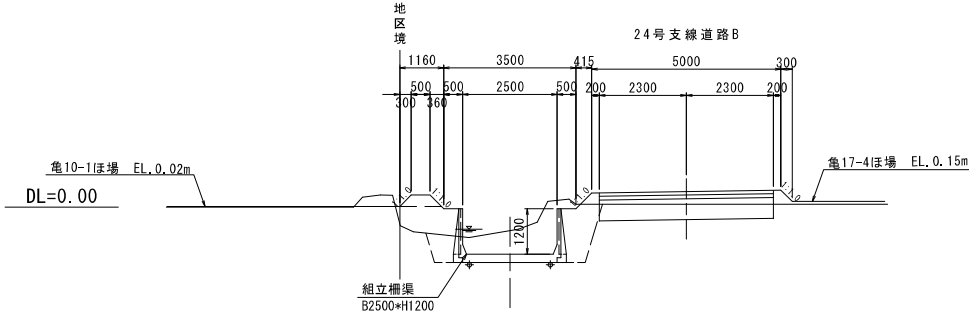

亀尾2-2号用排水路
L=85.6m

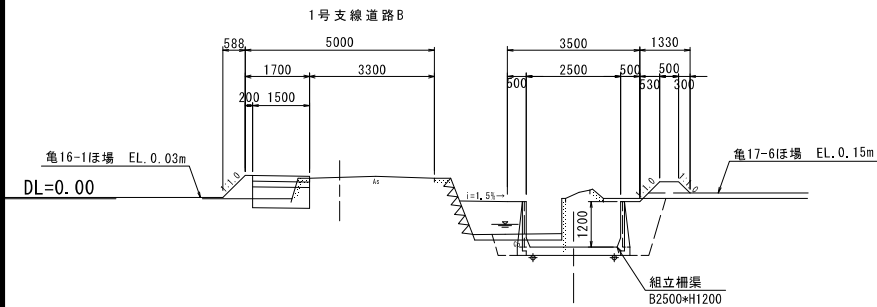

亀尾14号用排水路
L=152.6m

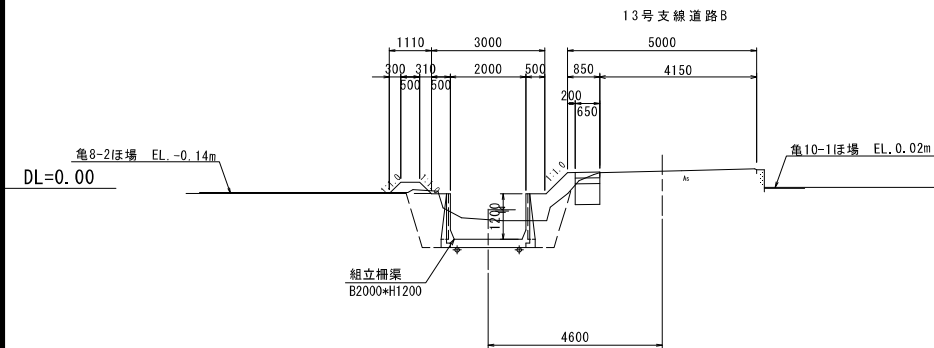

工事名	令和6年度 宇城農地整備事業 亀松工区区画整理（その4）工事		
図面名	用排水路横断図(1/2)		
作成年月日			
縮尺	S=1:100	図面番号	参2- 1 / 2
会社名			
事業所名	九州農政局宇城農地整備事業所		

用排水路横断図 (2/2)


S=1:100

(土工図)
< 亀尾用排水路 >


排水路工			
	工 種	単位	数量
掘削 (床掘)		m2	4.53
盛土 (埋戻)	B<1.0m	m2	1.61
盛土 (埋戻)	1.0m≦B<2.5m	m2	0.23
盛土 (埋戻)	2.5m≦B<4.0m	m2	-
切土面仕上		m	-
盛土面仕上		m	0.09
基面整正		m	2.98
水平面仕上		m	-

排水路工			
	工 種	単位	数量
掘削 (床掘)		m2	4.39
盛土 (埋戻)	B<1.0m	m2	1.66
盛土 (埋戻)	1.0m≦B<2.5m	m2	0.23
盛土 (埋戻)	2.5m≦B<4.0m	m2	-
切土面仕上		m	-
盛土面仕上		m	0.20
基面整正		m	2.98
水平面仕上		m	-

亀尾17号用排水路
L=156.9m

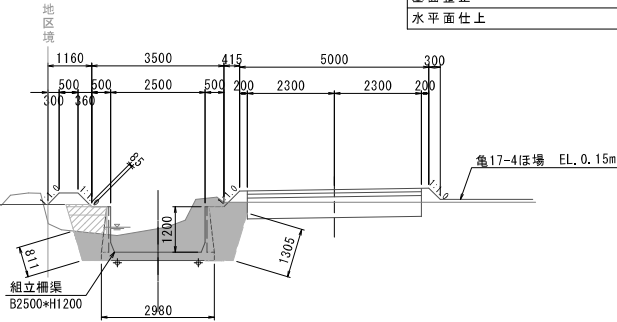


亀尾2-1号用排水路
L=93.2m

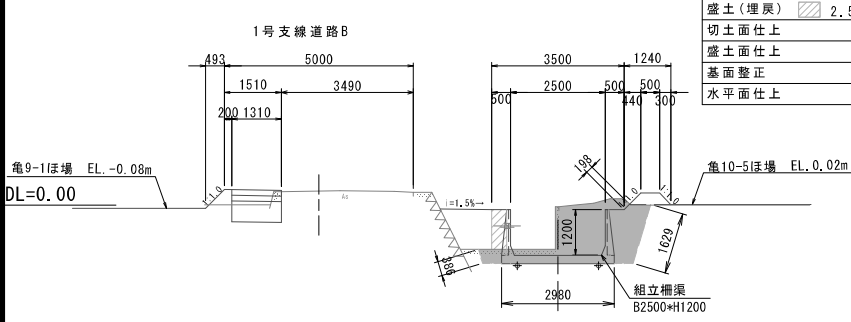


排水路工			
	工 種	単位	数量
掘削 (床掘)		m2	4.95
盛土 (埋戻)	B<1.0m	m2	1.67
盛土 (埋戻)	1.0m≦B<2.5m	m2	0.27
盛土 (埋戻)	2.5m≦B<4.0m	m2	-
切土面仕上		m	-
盛土面仕上		m	0.33
基面整正		m	2.98
水平面仕上		m	-

亀尾2-2号用排水路
L=85.6m

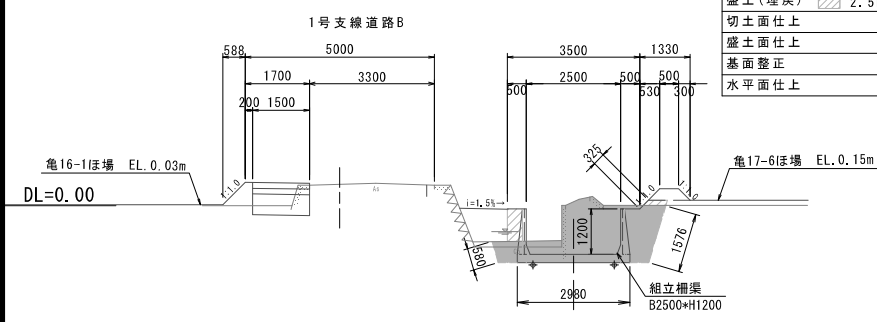

排水路工			
	工 種	単位	数量
掘削 (床掘)		m2	3.68
盛土 (埋戻)	B<1.0m	m2	1.58
盛土 (埋戻)	1.0m≦B<2.5m	m2	0.23
盛土 (埋戻)	2.5m≦B<4.0m	m2	-
切土面仕上		m	-
盛土面仕上		m	0.01
基面整正		m	2.48
水平面仕上		m	-


亀尾14号用排水路
L=125.0m

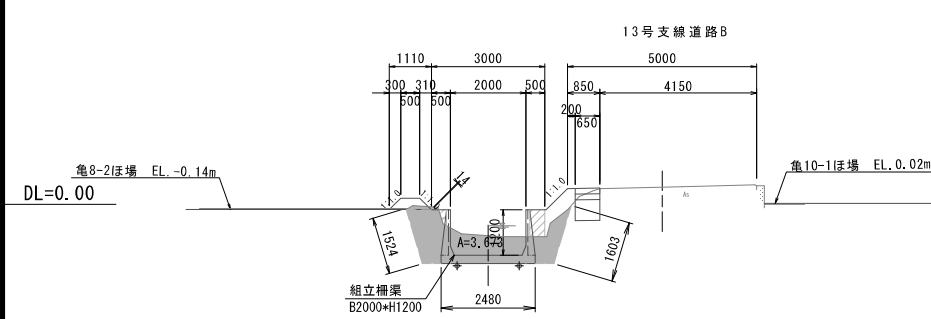



工事名	令和6年度 宇城農地整備事業 亀松工区区画整理 (その4) 工事		
図面名	用排水路横断図 (2/2) (土工図)		
作成年月日			
縮 尺	S=1:100	図面番号	参2- 2 / 2
会社名			
事業所名	九州農政局宇城農地整備事業所		

道路縦断面図(2/3)
【支線道路B】
(13号)

V=1: 100
H=1:1000

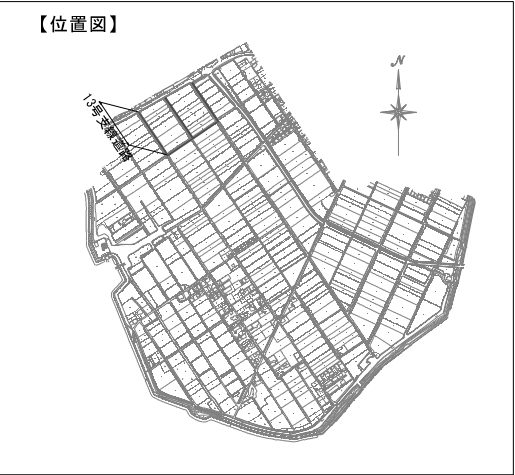

標準断面図
S=1:100

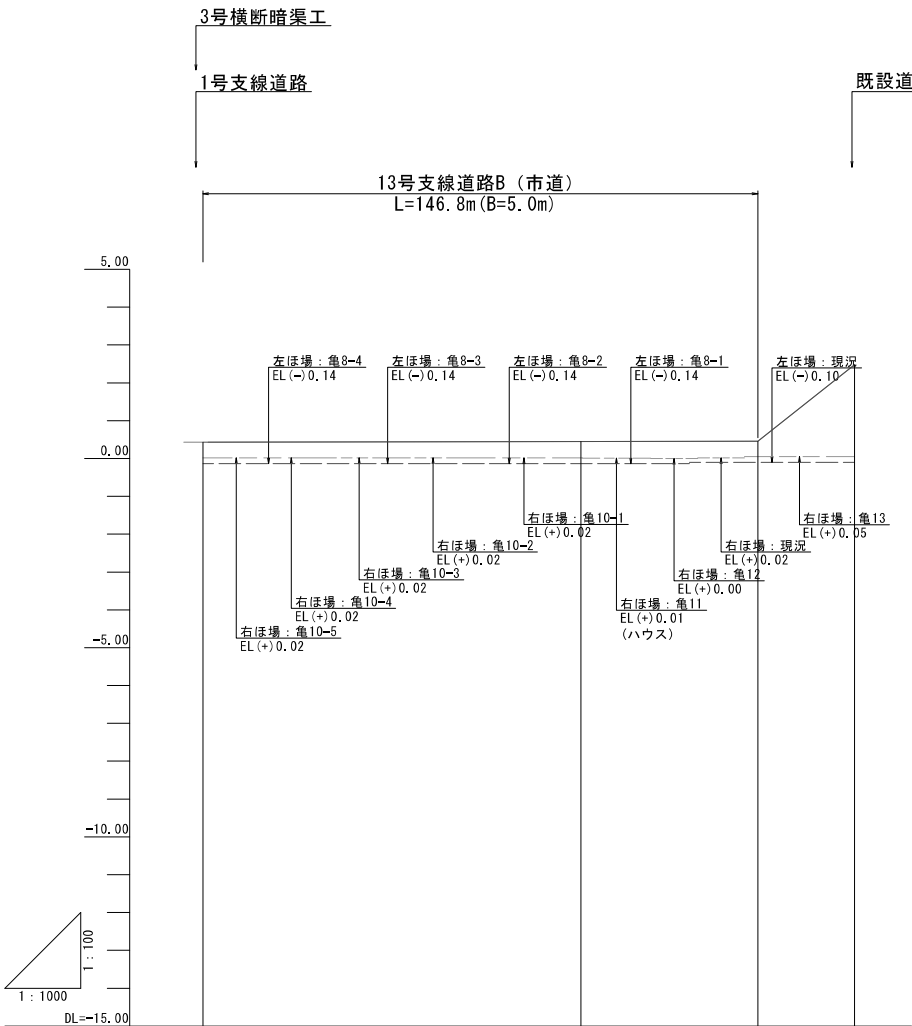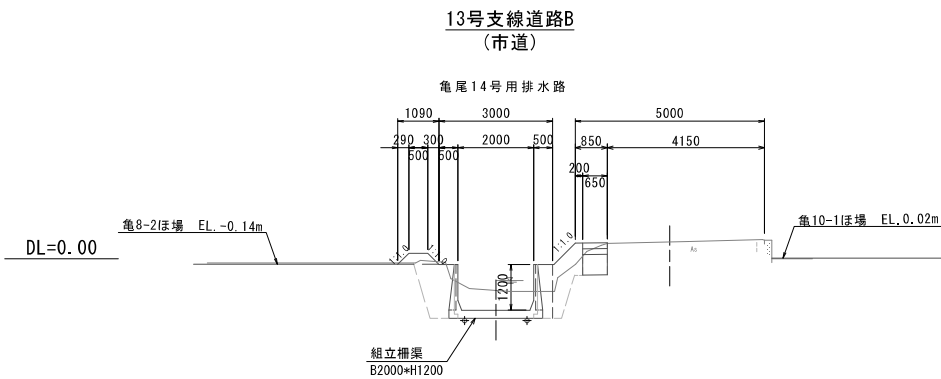

勾配				
計画高	0.43	0.45	0.46	2.48
地盤高	0.43	0.45	0.46	2.48
追加距離	0.0	100.0	146.8	171.6
単距離	0.0	100.0	46.8	25.5
測点	BP (13号)	NO. 1	+46.8	EP (13号)



<凡例>



----- ほ場標高(左側)
----- ほ場標高(右側)


※起点(南側)→終点(北側)

工事名	令和6年度 宇城農地整備事業 亀松工区区画整理(その4) 工事		
図面名	道路縦断面図(2/3) (13号支線道路B)		
作成年月日			
縮尺	図示	図面番号	参3- 2 / 3
会社名			
事業所名	九州農政局宇城農地整備事業所		

【支線道路B】
(24号)
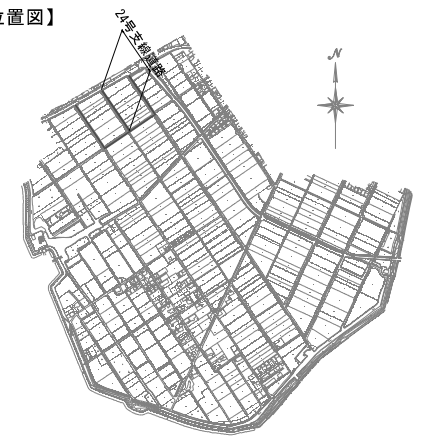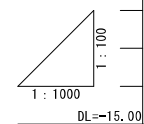
$$H=1:1000$$
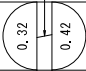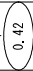
$$S = 1 : 100$$

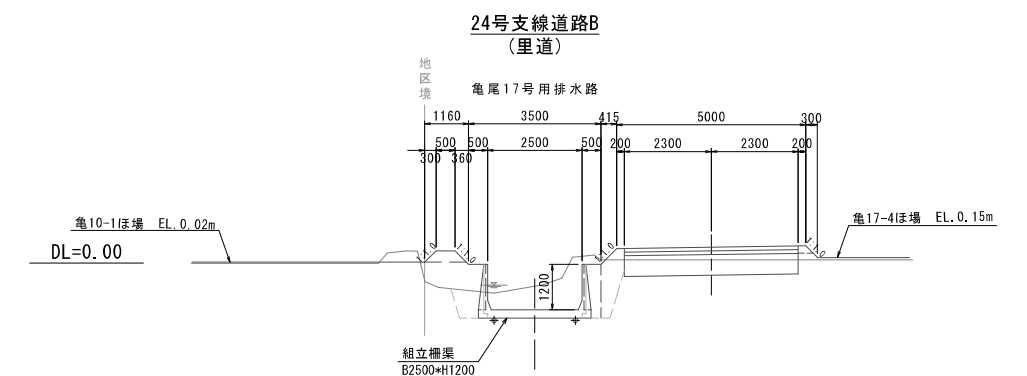
測 点	単 距 離	追加距離	地 盤 高	計 画 高	勾 配
BP (24号) +4.0	0.0 4.0	0.0 4.0	0.32 0.05	0.32 0.42	
NO. 1	96.0	100.0	0.18	0.42	
EP (24号)	61.5	161.5	0.42	0.42	







— — — — — ほ場標高(左側)
— — — — — ほ場標高(右側)

※起点（南側）→終点（北側）

工事名	令和6年度 宇城農地整備事業 牟松工区區画整理（その4）工事		
図面名	道路縦断面図（3/3） （24号支線道路B）		
作成年月日			
縮 尺	図 示	図面番号	参3- 3 / 3
会社名			
事業所名	九州農政局宇城農地整備事業所		

道路横断図(1/2)
S=1:100

<支線道路B>

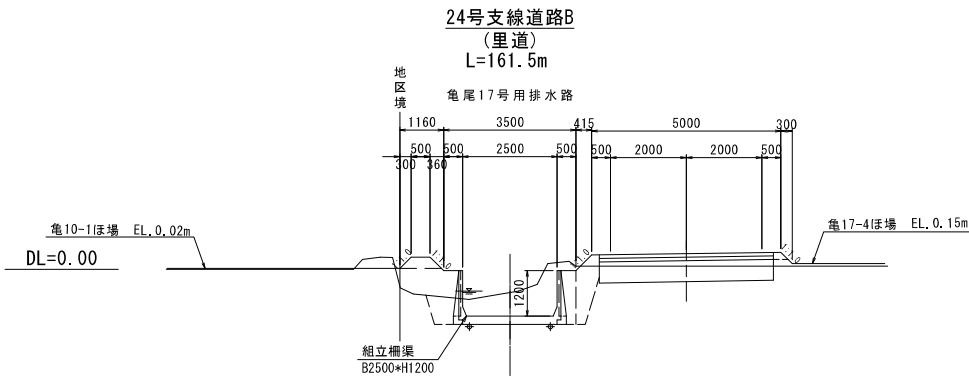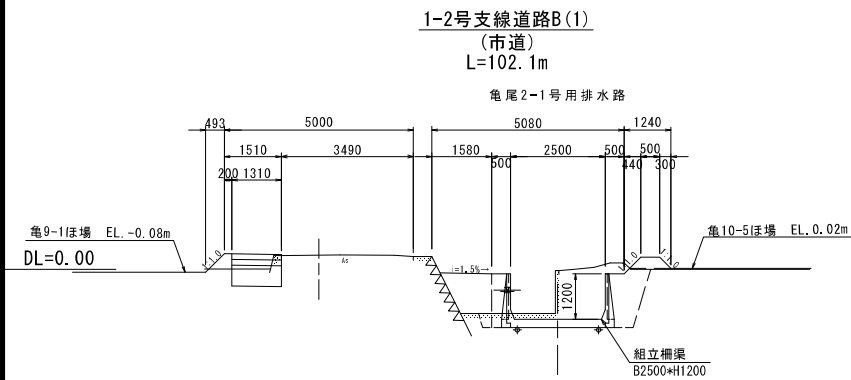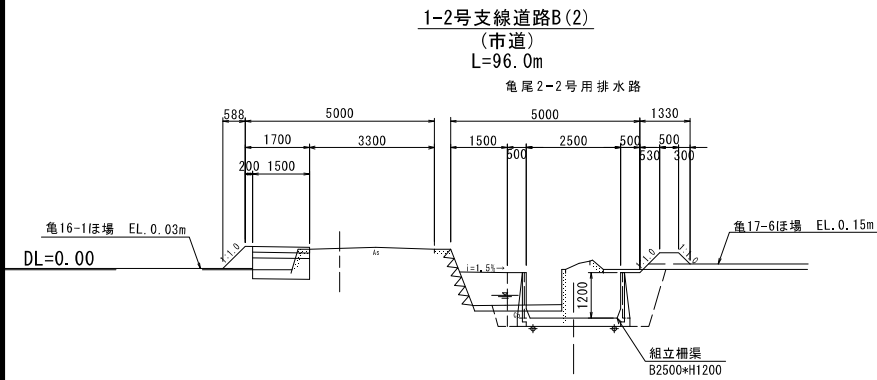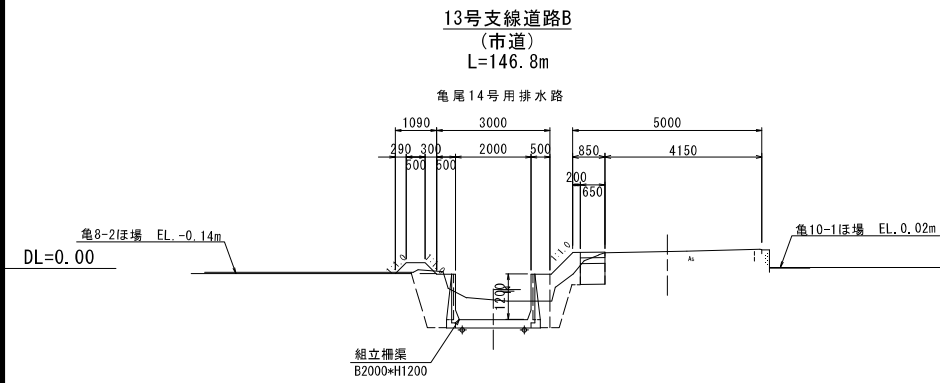


工事名	令和6年度 宇城農地整備事業 亀松工区区画整理（その4）工事		
図面名	道路横断図(1/2)		
作成年月日			
縮尺	S=1:100	図面番号	参4-1 / 2
会社名			
事業所名	九州農政局宇城農地整備事業所		

道路横断図(2/2)


S=1:100

土工図
＜支線道路B＞


道路工 13号支線道路B			
工 種		単位	数量
盛土(路肩)	B<1.0m	m2	0.11
盛土(路床)	B<1.0m	m2	0.63
盛土(路床)	1.0m≦B<2.5m	m2	-
盛土(路体)	B<1.0m	m2	0.23
盛土(路体)	1.0m≦B<2.5m	m2	-
掘 削		m2	0.46
路床置換工	B<1.0m	m2	0.36
路床置換工	1.0m≦B<2.5m	m2	-
路床置換工	2.5m≦B<4.0m	m2	-
路床置換工	B≧4.0m	m2	-
切土面仕上		m	-
盛土面仕上		m	0.80
水平面仕上		m	-

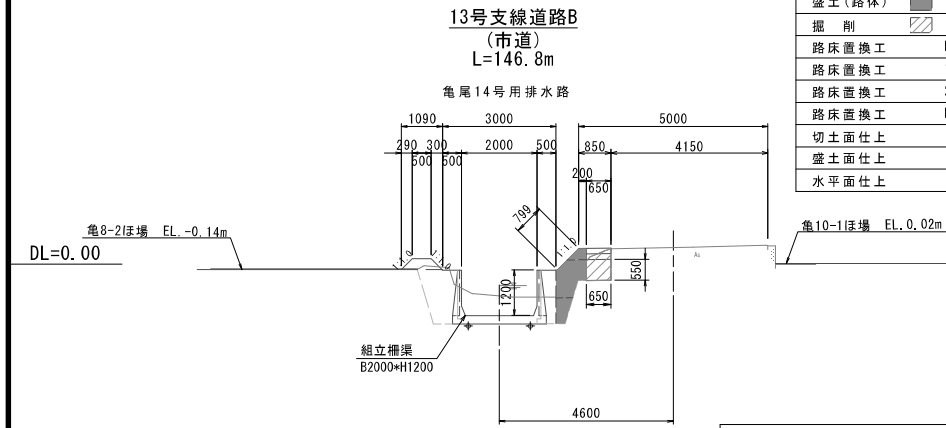


道路工 1-2号支線道路B(2)			
工 種		単位	数量
盛土(路肩)	B<1.0m	m2	0.11
盛土(路床)	B<1.0m	m2	0.23
盛土(路床)	1.0m≦B<2.5m	m2	0.75
盛土(路体)	B<1.0m	m2	0.34
盛土(路体)	1.0m≦B<2.5m	m2	-
掘 削		m2	0.58
路床置換工	B<1.0m	m2	-
路床置換工	1.0m≦B<2.5m	m2	0.83
路床置換工	2.5m≦B<4.0m	m2	-
路床置換工	B≧4.0m	m2	-
切土面仕上		m	-
盛土面仕上		m	0.83
水平面仕上		m	-

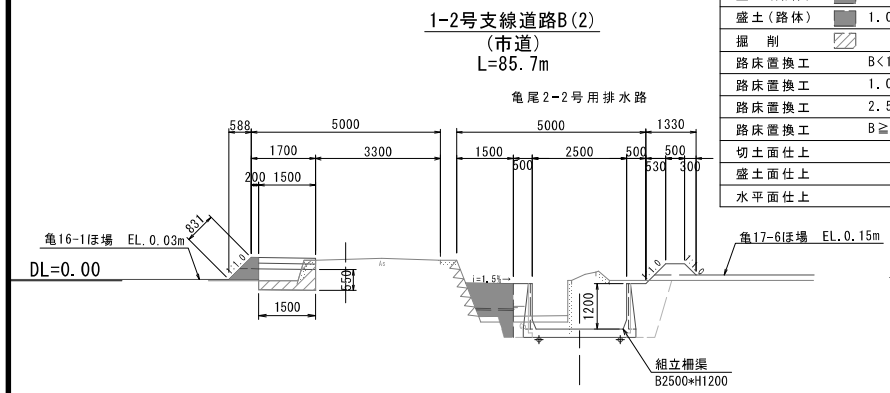

道路工 1-2号支線道路B(1)			
工 種		単位	数量
盛土(路肩)	B<1.0m	m2	0.11
盛土(路床)	B<1.0m	m2	0.21
盛土(路床)	1.0m≦B<2.5m	m2	0.85
盛土(路体)	B<1.0m	m2	0.27
盛土(路体)	1.0m≦B<2.5m	m2	-
掘 削		m2	0.69
路床置換工	B<1.0m	m2	-
路床置換工	1.0m≦B<2.5m	m2	0.72
路床置換工	2.5m≦B<4.0m	m2	-
路床置換工	B≧4.0m	m2	-
切土面仕上		m	0.13
盛土面仕上		m	0.57
水平面仕上		m	-

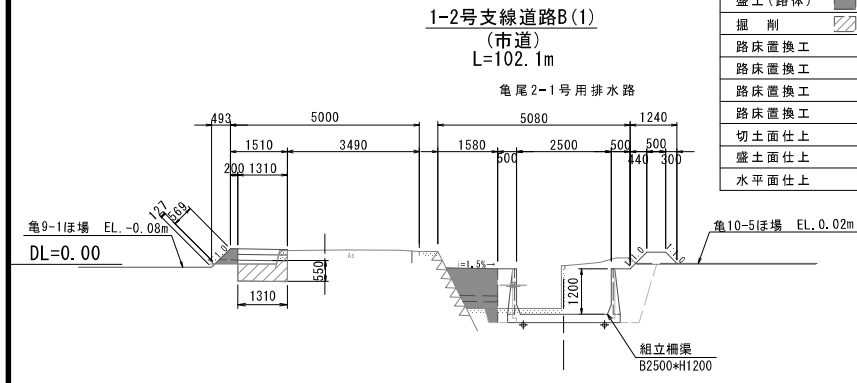

道路工 24号支線道路B			
工 種		単位	数量
盛土(路肩)	B<1.0m	m2	0.12
盛土(路床)	B<1.0m	m2	0.62
盛土(路床)	1.0m≦B<2.5m	m2	-
盛土(路体)	B<1.0m	m2	0.22
盛土(路体)	1.0m≦B<2.5m	m2	-
掘 削		m2	1.88
路床置換工	B<1.0m	m2	-
路床置換工	1.0m≦B<2.5m	m2	-
路床置換工	2.5m≦B<4.0m	m2	-
路床置換工	B≧4.0m	m2	2.53
切土面仕上		m	-
盛土面仕上		m	1.01
水平面仕上		m	-

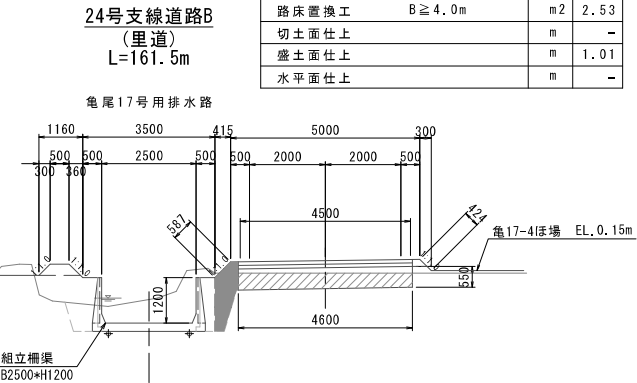

工事名	令和6年度 宇城農地整備事業 亀松工区区画整理(その4)工事		
図面名	道路横断図(2/2) (土工図)		
作成年月日			
縮 尺	S=1:100	図面番号	参4- 2 / 2
会社名			
事業所名	九州農政局宇城農地整備事業所		


S=1:1000

S=1:1000

(龜尾10号/10-1号用水路)



S=1 : 5000

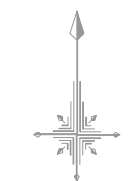

縦断面凡例


— — — — —	管中心線
——	管頂及び管底線
——	道路高
— —	ほ場標高(左側)
— — — — —	ほ場標高(右側)

注) 硬質塩ビ管は原則TS継手とするが50mmに1箇所RR継手を使用すること。

SH=1:1000

SH=1:1000

SV=1 : 100

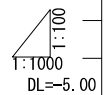


41.13

SH=1:1000

SH=1:1000

SV=1 : 100

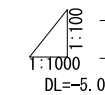

S=1:50

S=1:50


i: $S=1:50$ $S=1:50$ 

工 事 名	令和6年度 宇城農地整備事業 亀松工区区画整理（その4）工事		
図 面 名	送配水管路工平面断面図（1/3） （亀尾10号/10-1号用水路）		
作成年月日			
施 尺	図示	図面番号	参5-1 / 3
会 社 名			
事業所名	九州農政局宇城農地整備事業所		

平面図

S=1:1000

送配水管路工平面縦断図 (2/3)
(亀尾11, 14号用水路)

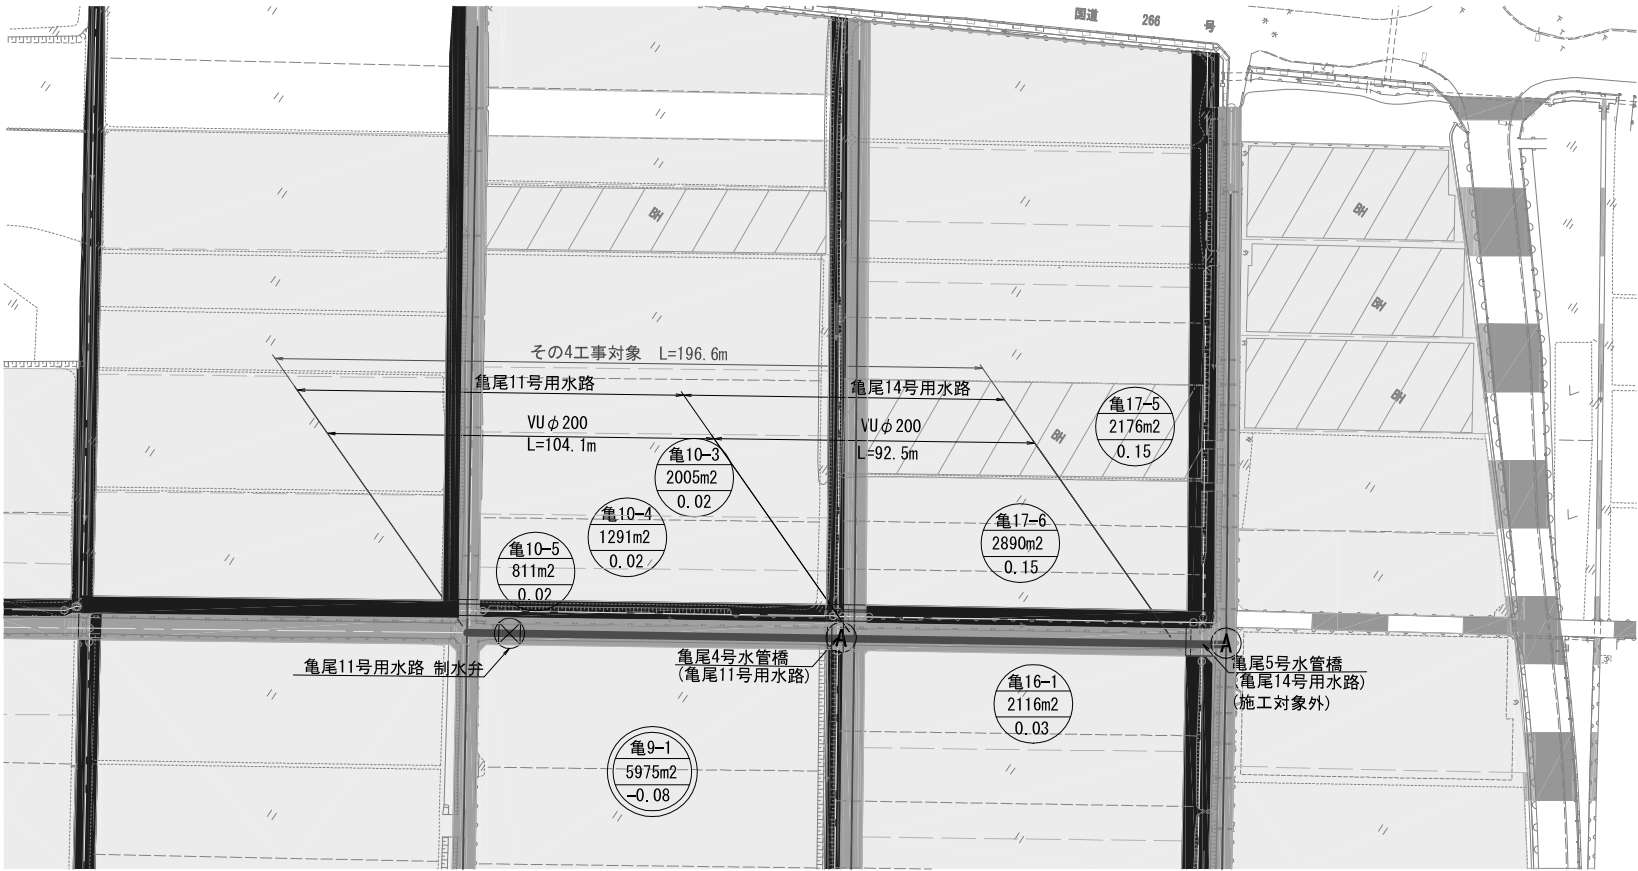

凡 例

	計画(ほ場)
	支線道路B道路(改修、新設 5m)
	既設道路(現況利用)
	計画排水路(改修、新設)
	ビニールハウス
	揚水機場
	耕区境界畦畔
	簡易整備 (表土扱い無)
	基盤整備 (表土扱い有)
	管中心線
	給水栓・給水栓番号
	制水弁
	空気弁
	排泥工

縦断図凡例

	管中心線
	管頂及び管底線
	道路高
	ほ場標高(左側)
	ほ場標高(右側)

注) 硬質塩ビ管は原則TS継手とするが50mに1箇所RR継手を使用すること。


位置図

S=1:5000

縦断図


SH=1:1000

SV=1:100

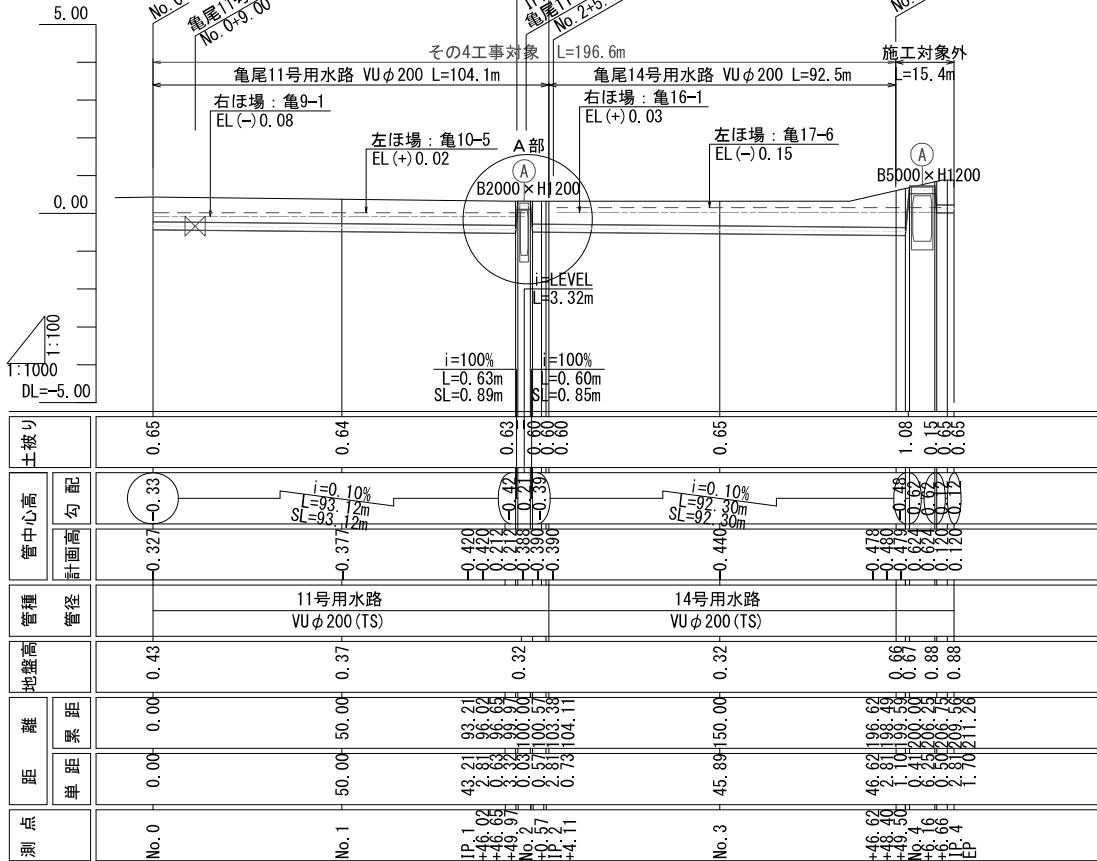

A 部詳細図

S=1:50

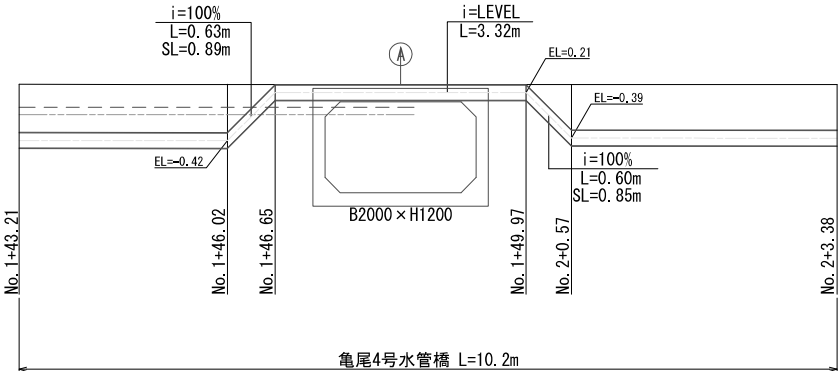

工 事 名	令和6年度 宇城農地整備事業 亀松工区区画整理 (その4) 工事		
図 面 名	送配水管路工平面縦断図 (2/3) (亀尾11, 14号用水路)		
作成年月日			
縮 尺	図示	図面番号	参5 - 2 / 3
会 社 名			
事業所名	九州農政局宇城農地整備事業所		


平面図
S=1:1000

送配水管路工平面縦断図（3/3）
（亀尾12号用水路）




凡 例		縦断図凡例	
	計画ほ場		管中心線
	支線道路B道路(改修、新設 5m)		管頂及び管底線
	既設道路(現況利用)		道路高
	計画排水路(改修、新設)		ほ場標高(左側)
	ビニールハウス		ほ場標高(右側)
	揚水機場	注) 硬質塩ビ管は原則TS継手とするが50mに1箇所RR継手を使用すること。	
	耕区境界畦畔		
	ほ場番号 ほ場面積(m2) 計画ほ場高(m)		簡易整備 (表土扱い無)
	ほ場番号 ほ場面積(m2) 計画ほ場高(m)		基盤整備 (表土扱い有)
	管中心線		
	給水栓-給水栓番号		
	制水弁		
	空気弁		
	排泥工		


位置図
S=1:5000

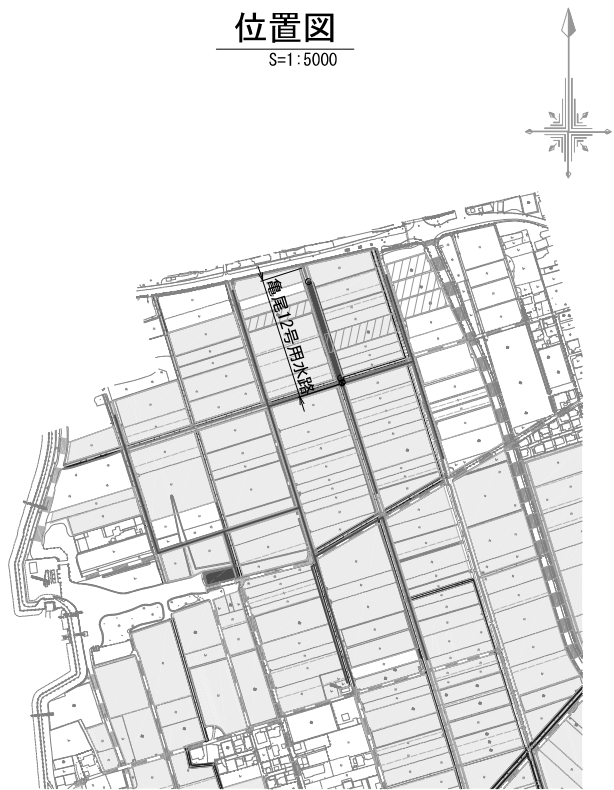

縦断図

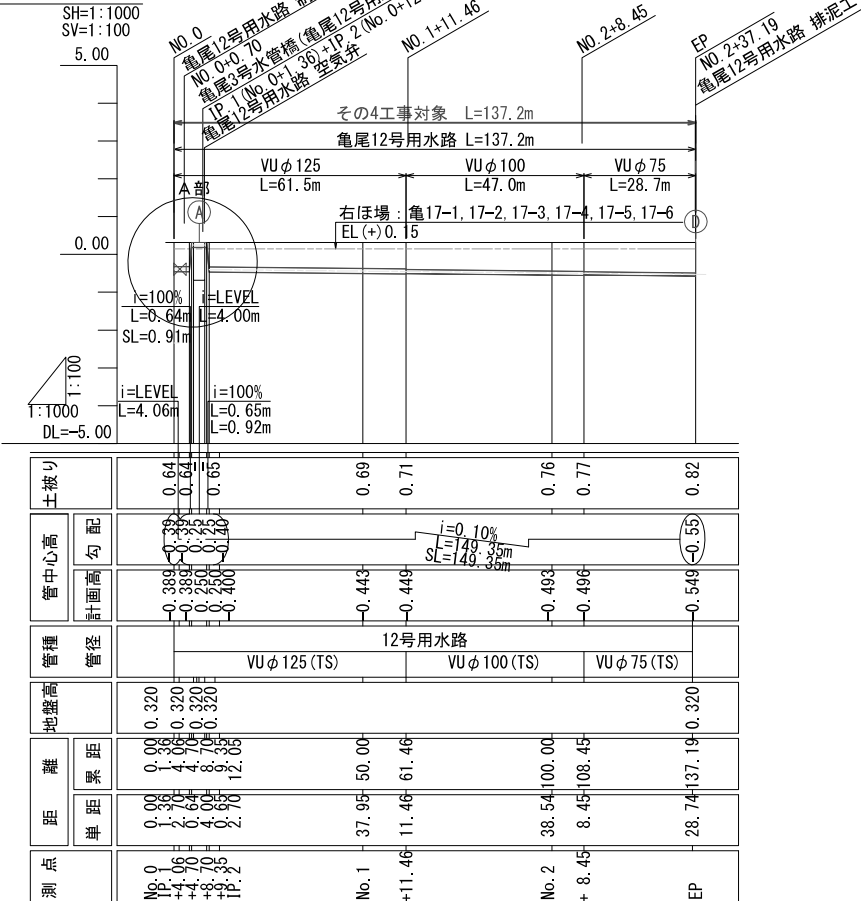

A 部詳細図
S=1:50

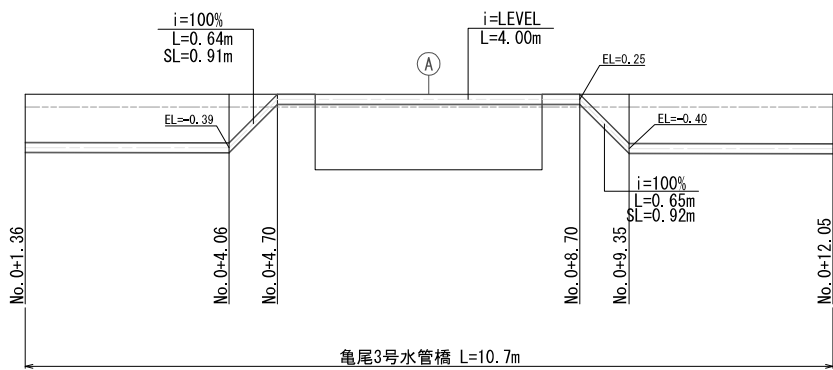


工 事 名	令和6年度 宇城農地整備事業 亀松工区区画整理（その4）工事		
図 面 名	送配水管路工平面縦断図（3/3） （亀尾12号用水路）		
作成年月日			
縮 尺	図示	図面番号	参5 - 3 / 3
会 社 名			
事業所名	九州農政局宇城農地整備事業所		

送配水管路管割図 (1/5)
(亀尾10号用水路(1/2))

数量表(その3工事) 10号用水路

凡例	名 称	個数	凡例	名 称	個数
→	RR直管		➤	TS 異径ソケット	
	φ125×1	5.0m		φ200×φ125	1
	φ75×2	10.0m		φ125×φ100	1
→	硬質塩化ビニル管(TS)		↘	φ100×φ75	1
	φ200	9.8m		TS 90° ベンド φ75	1
	φ125	25.5m	↘	FT-N形 泥吐管	
	φ100	39.0m		φ100×φ75	1
	φ75	51.0m		TS異径チーズ	
亀尾10号用水路 排泥工 FT-N形 泥吐管 φ100×φ75 TS 異径ソケット φ125×φ100 給水栓 23 TS異径チーズ φ125×φ75 RR直管			↘	φ200×φ125	1
				φ200×φ75	1
				φ125×φ75	2
				φ100×φ75	2
				TSチーズ(T字管)	
			⋈	φ75	2
				制水弁(仕切弁) φ200	1

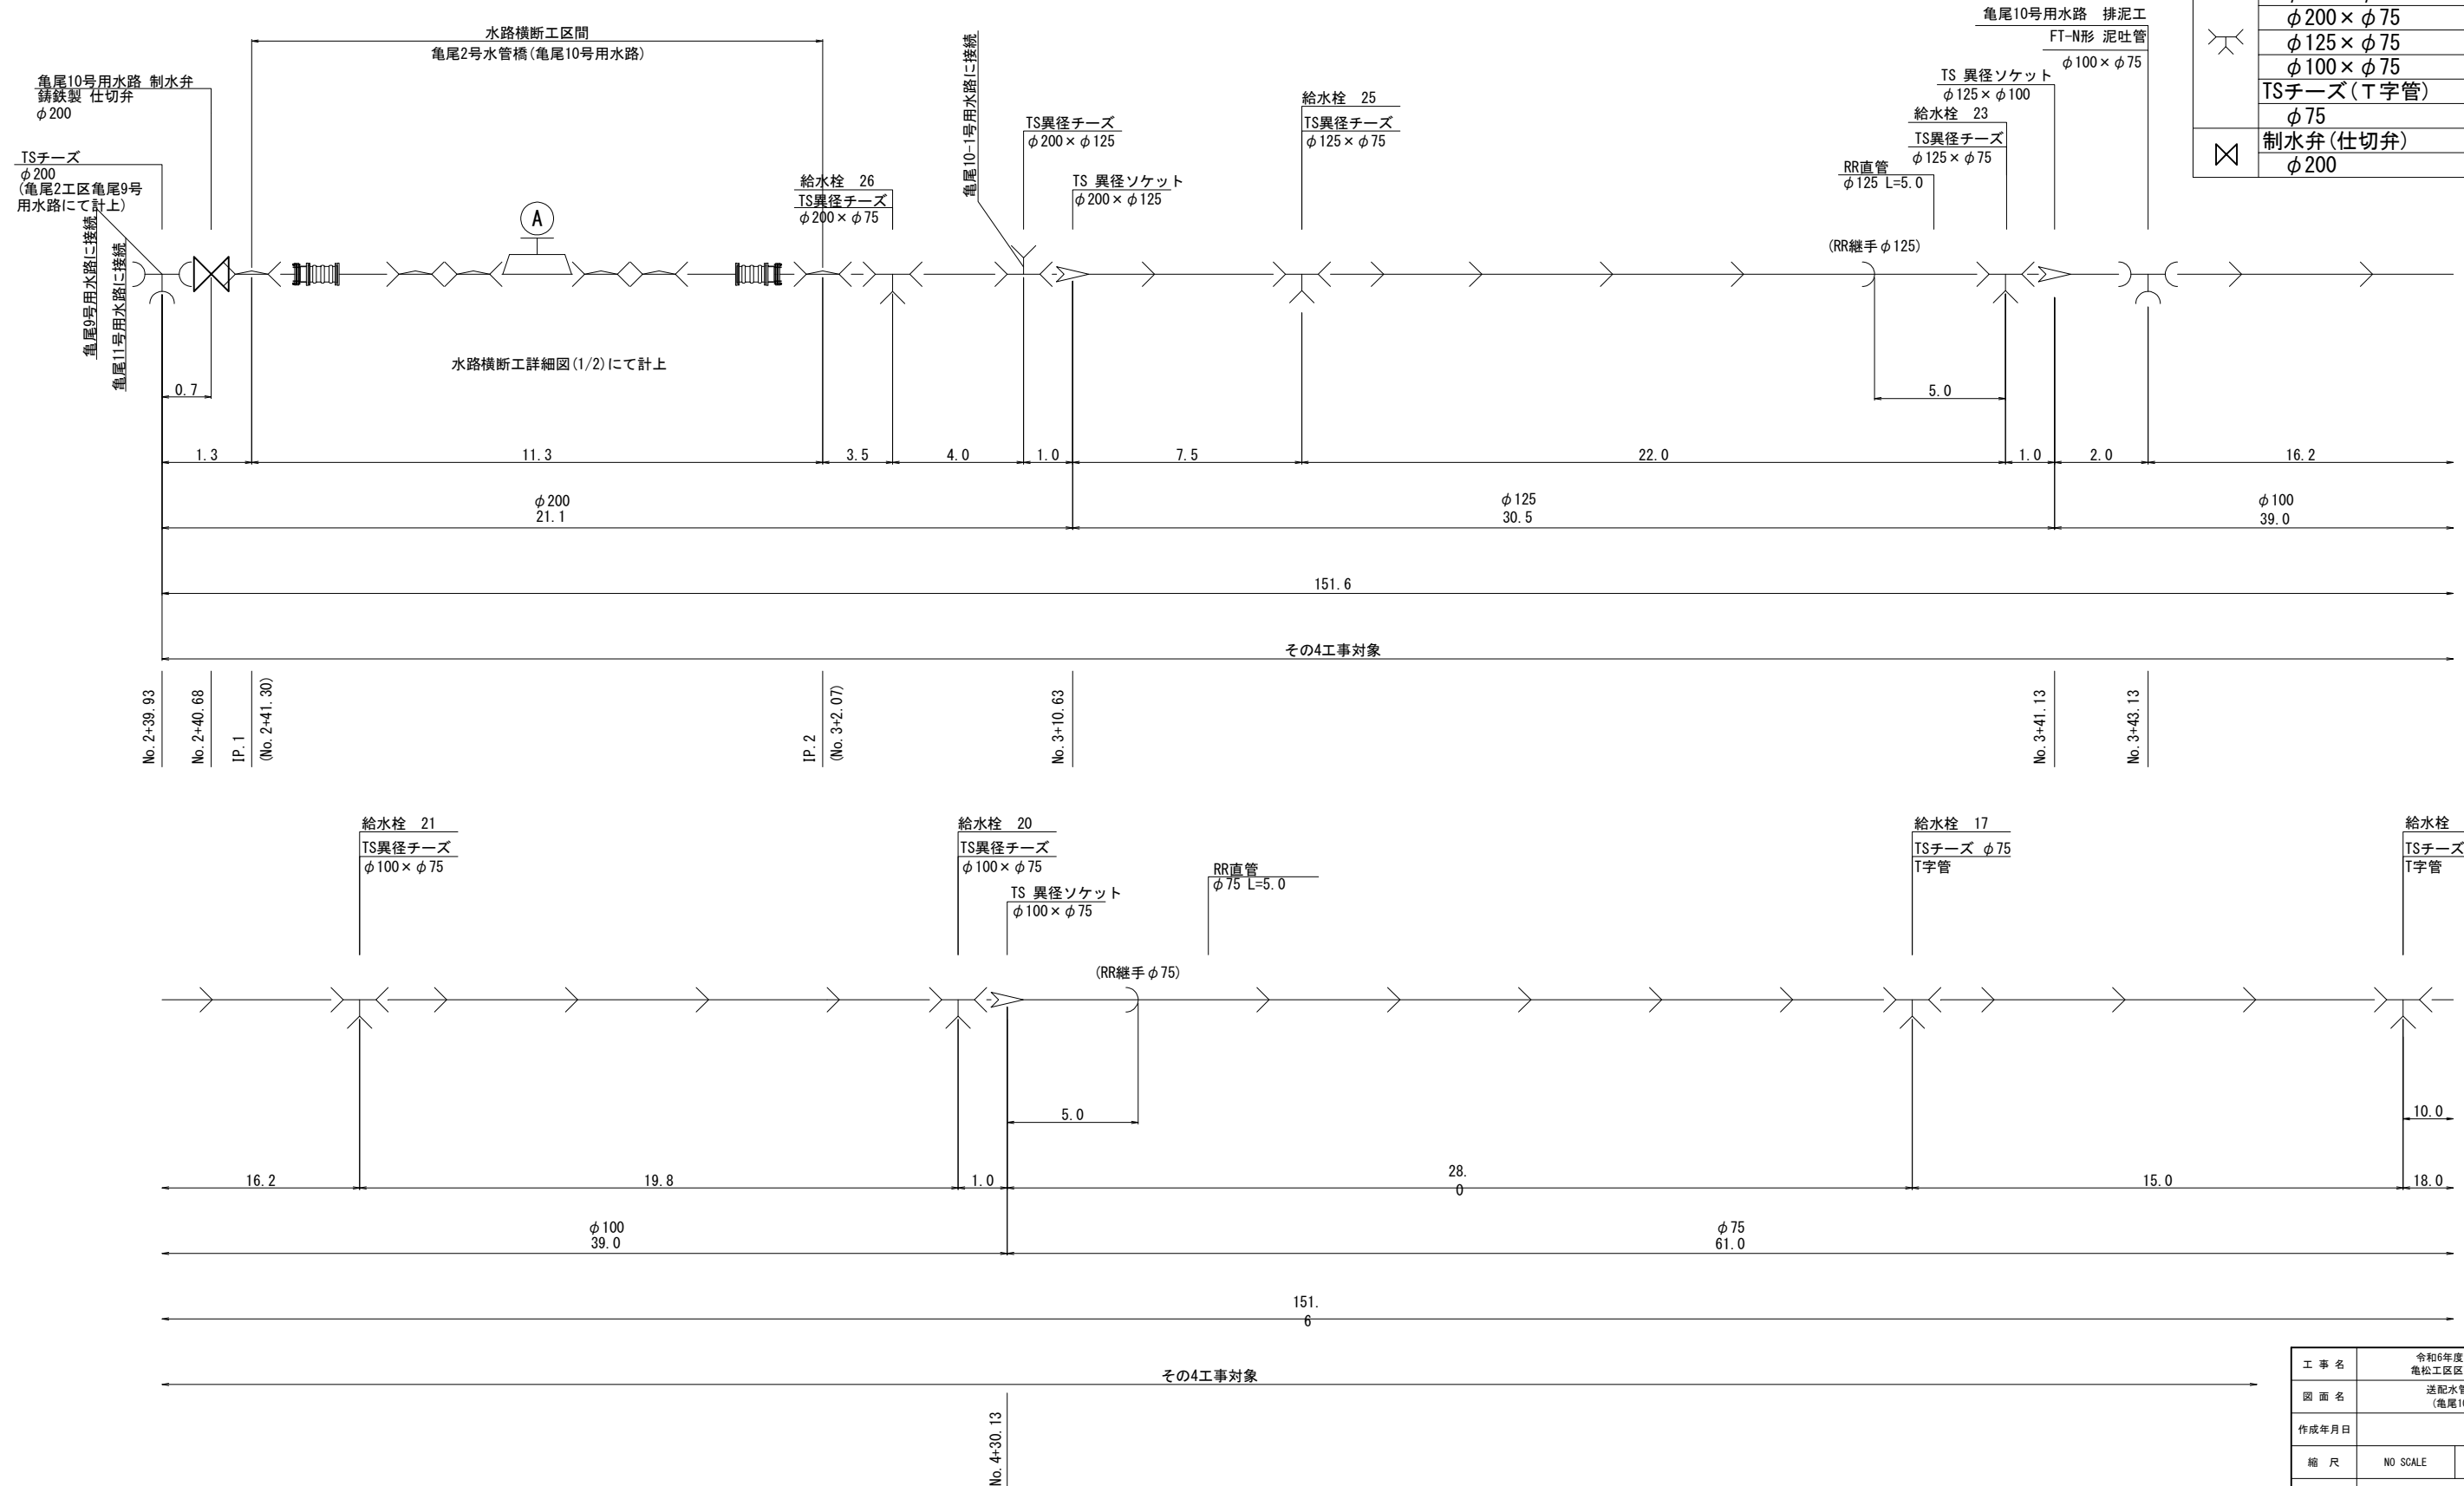


工事名	令和6年度 宇城農地整備事業 亀松工区區画整理（その4） 工事		
図面名	送配水管路管制図（1/5） （亀尾10号用水路（1/2））		
作成年月日			
縮尺	NO SCALE	図面番号	参6 - 1 / 5
会社名			
事業所名	九州農政局宇城農地整備事業所		


送配水管路管割図 (2/5)

(亀尾10-1号用水路)


亀尾10号用水路

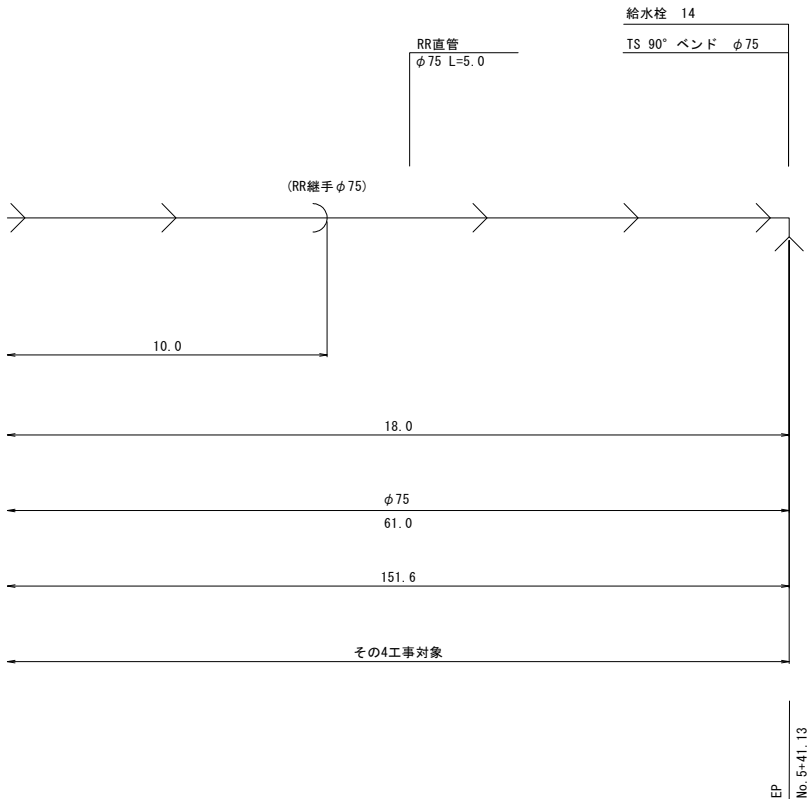

亀尾10-1号用水路

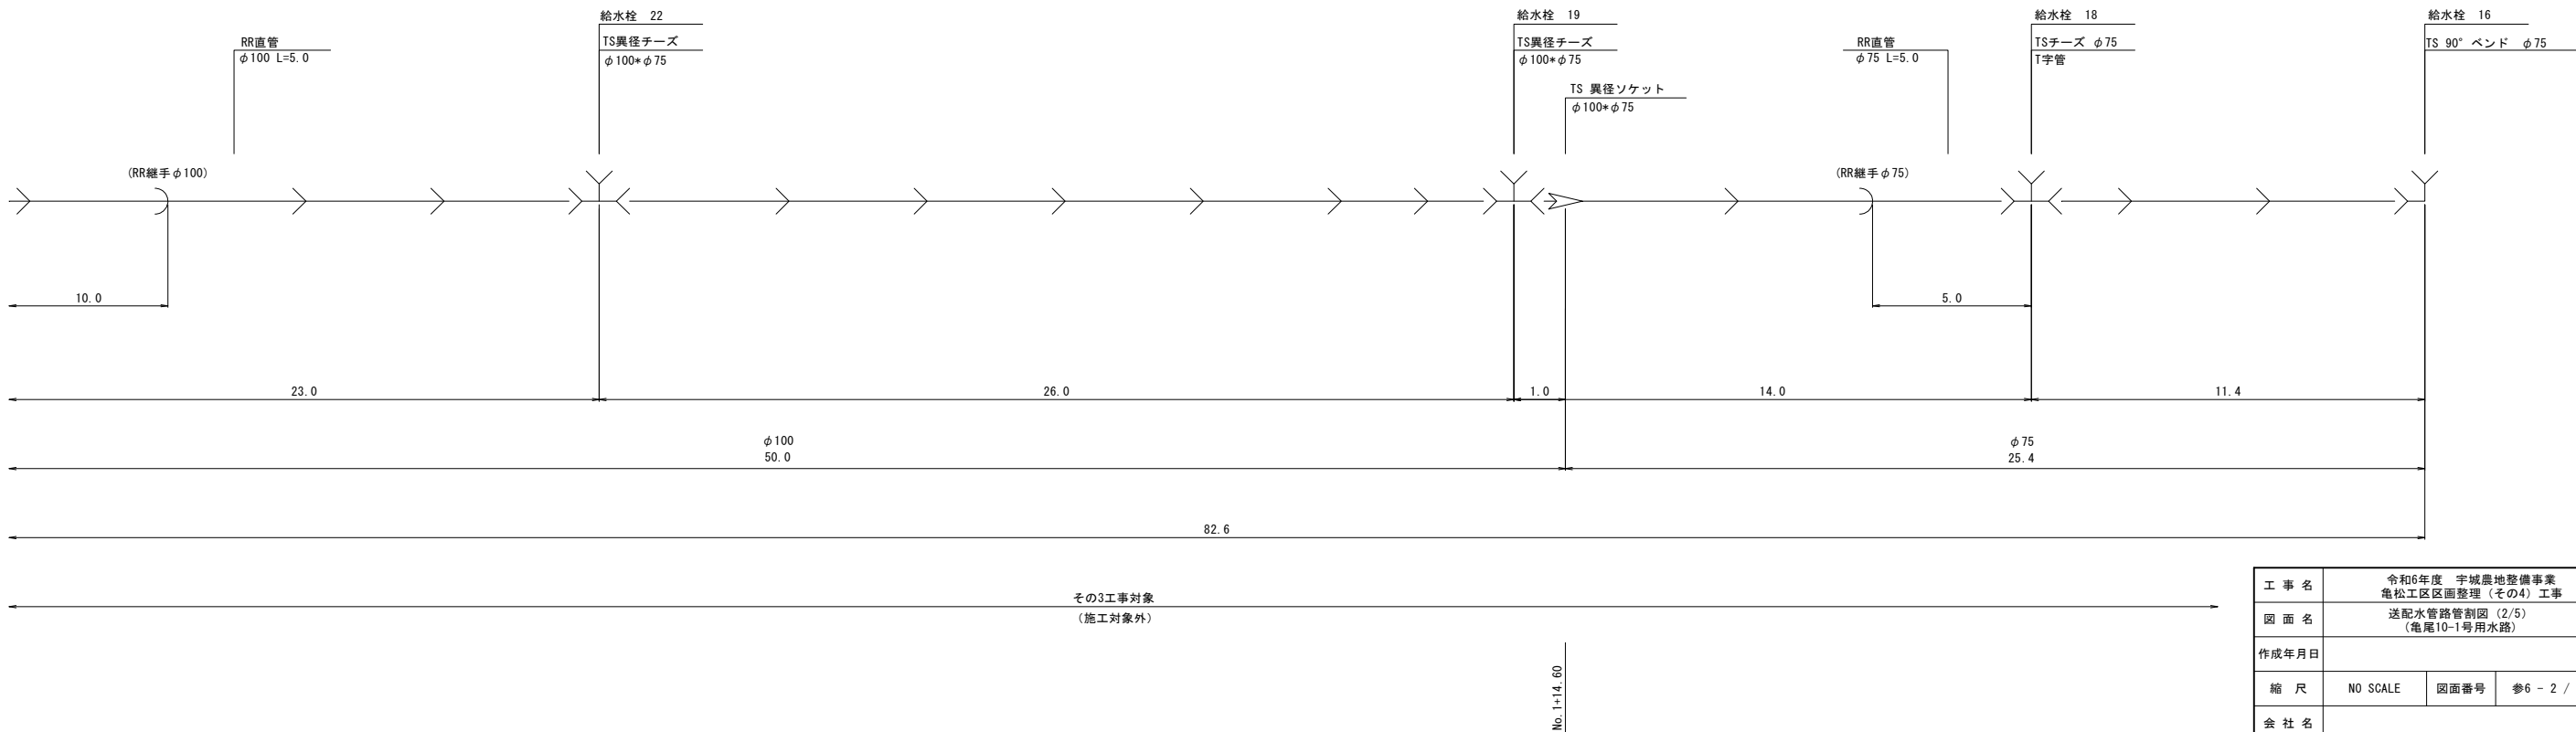



亀尾10-1号用水路

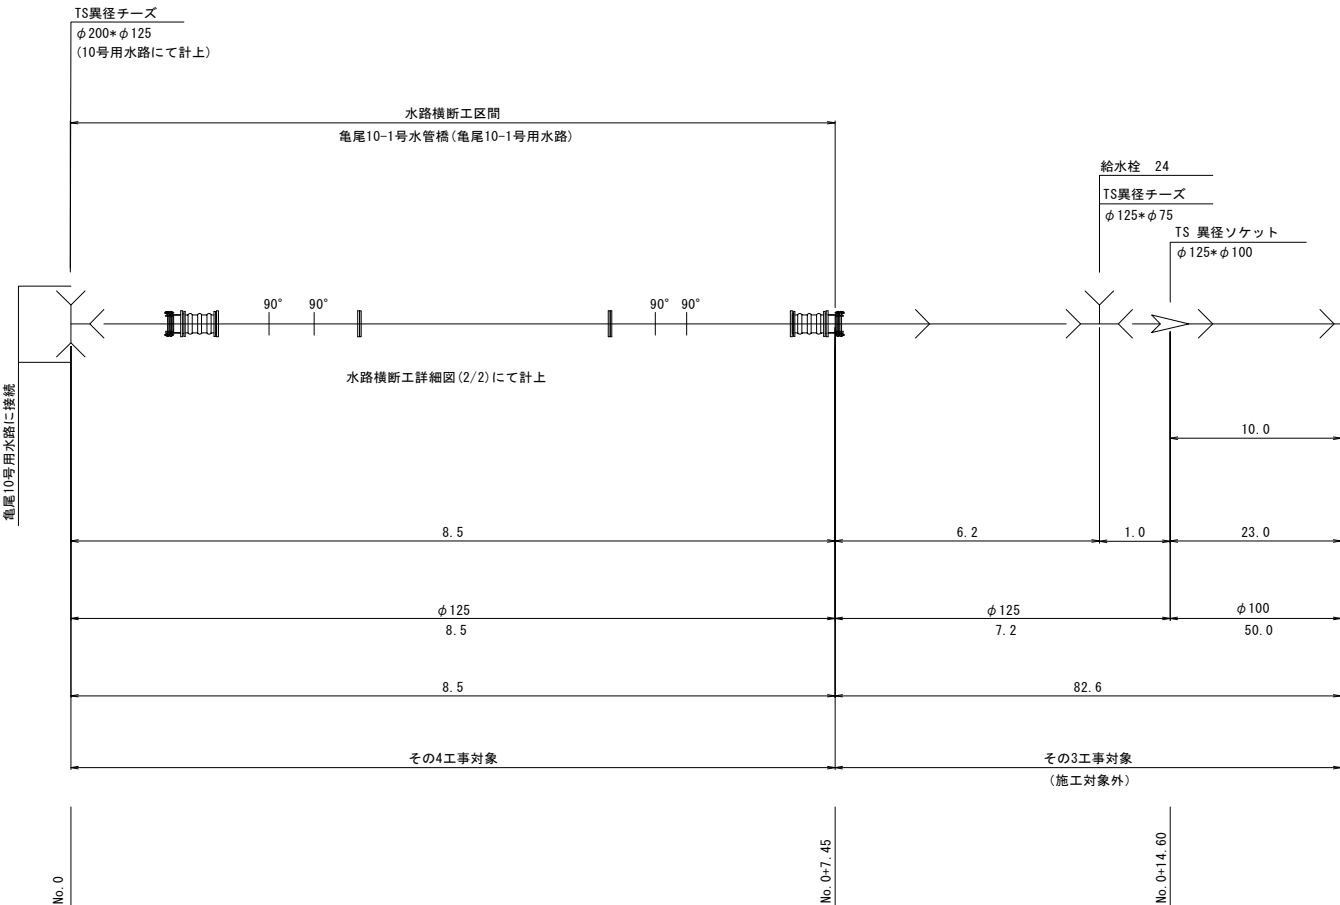

工 事 名	令和6年度 宇城農地整備事業		
図 面 名	送配水管路管割図 (2/5)		
	(亀尾10-1号用水路)		
作成年月日			
縮 尺	NO SCALE	図面番号	参6 - 2 / 5
会 社 名			
事業所名	九州農政局宇城農地整備事業所		

送配水管路管割図 (3/5)
(亀尾11号用水路)

数量表(その4工事)		
凡例	名 称	個数
	TS異径チーズ	
	φ 200 × φ 150	1
	制水弁(仕切弁)	
	φ 200	1
凡例	名 称	延長
	RR直管	
	φ 200 × 2	10. 0m
	硬質塩化ビニル管(TS)	
	φ 200	83. 9m

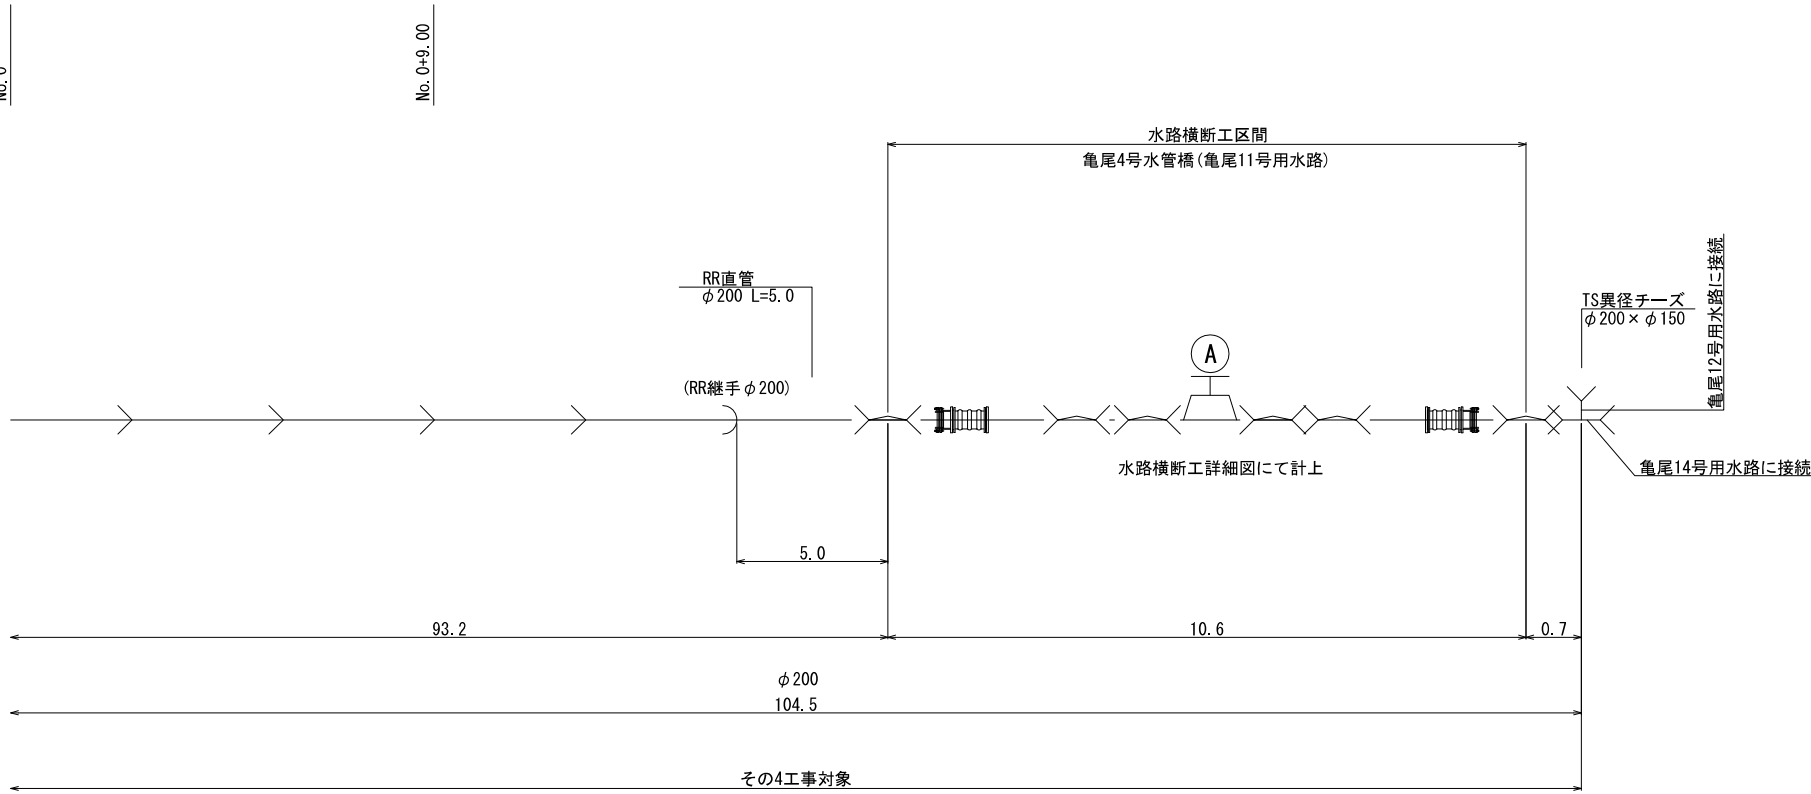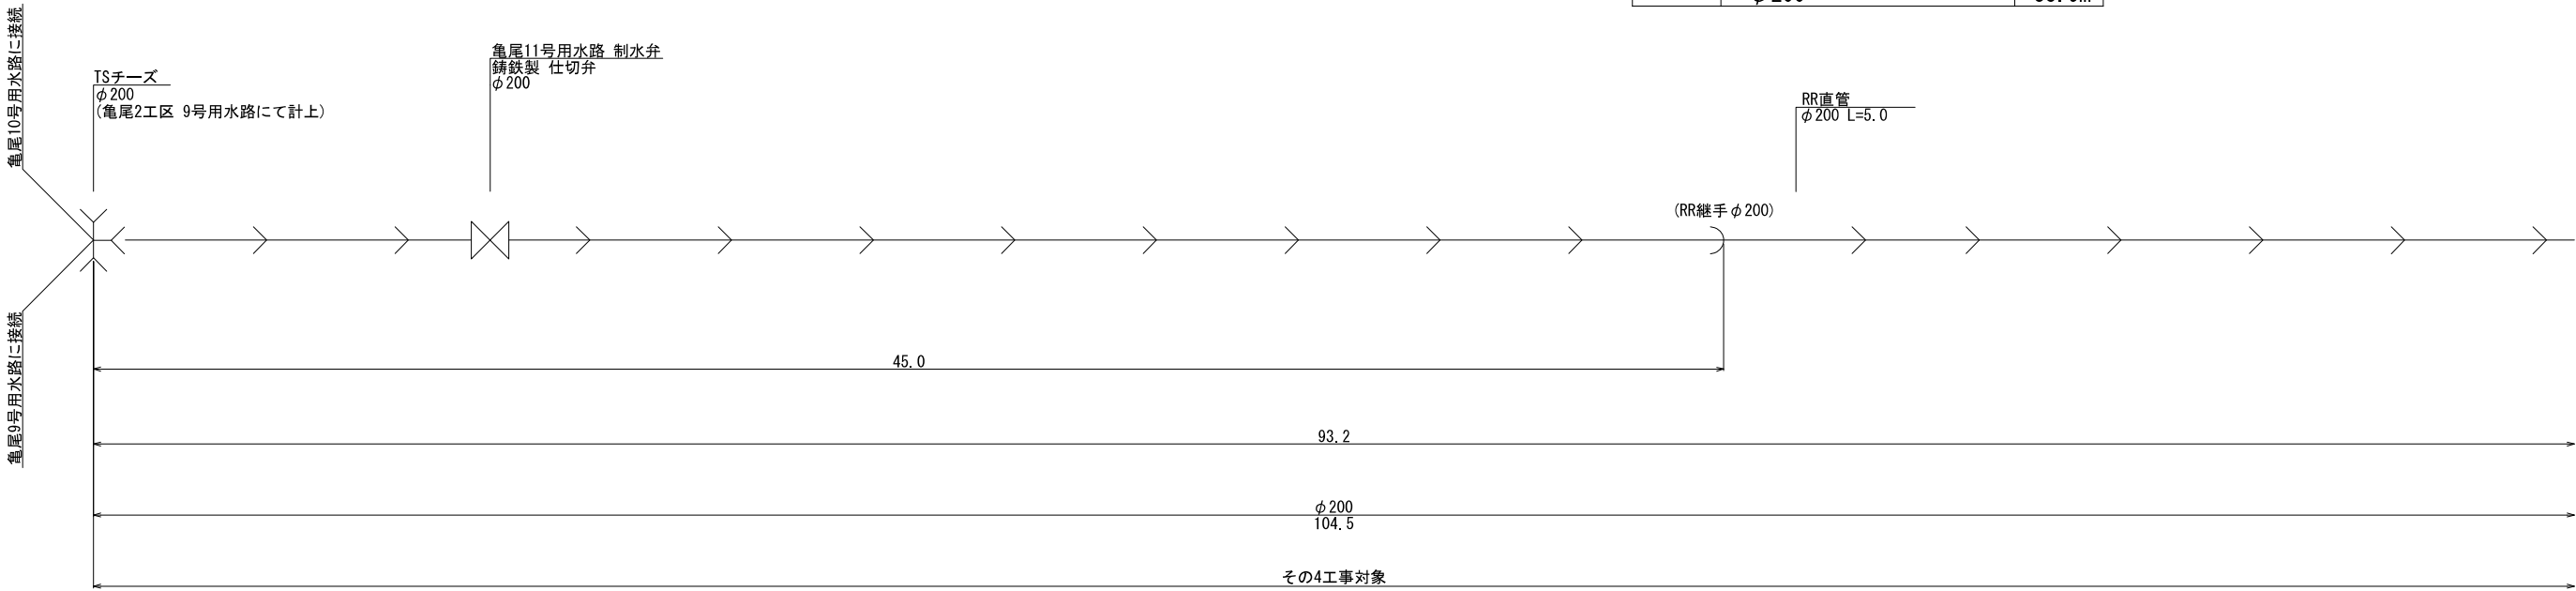


工 事 名	令和6年度 宇城農地整備事業 亀松工区区画整理 (その4) 工事		
図 面 名	送配水管路管割図 (3/5) (亀尾11号排水路)		
作成年月日			
縮 尺	NO SCALE	図面番号	参6 - 3 / 5
会 社 名			
事業所名	九州農政局宇城農地整備事業所		

送配水管路管割図 (4/5)

(亀尾12号用水路)

数量表(その4工事)

凡例	名 称		個数	凡例	名 称		延長
	TS異径チーズ			→	硬質塩化ビニル管 (TS)		
	$\phi 125 \times \phi 75$	3	$\phi 125$		45.7m		
	$\phi 100 \times \phi 75$	2	$\phi 100$		42.0m		
	TSチーズ (T字管)				$\phi 75$	23.7m	
	$\phi 75$	2	RR直管				
	制水弁 (仕切弁)			→	$\phi 125 \times 1$	5.0m	
	$\phi 125$	1	$\phi 100 \times 1$		5.0m		
	TS 異径ソケット				$\phi 75 \times 1$	5.0m	
	$\phi 150 \times \phi 125$	1					
	$\phi 125 \times \phi 100$	1					
	$\phi 100 \times \phi 75$	1					

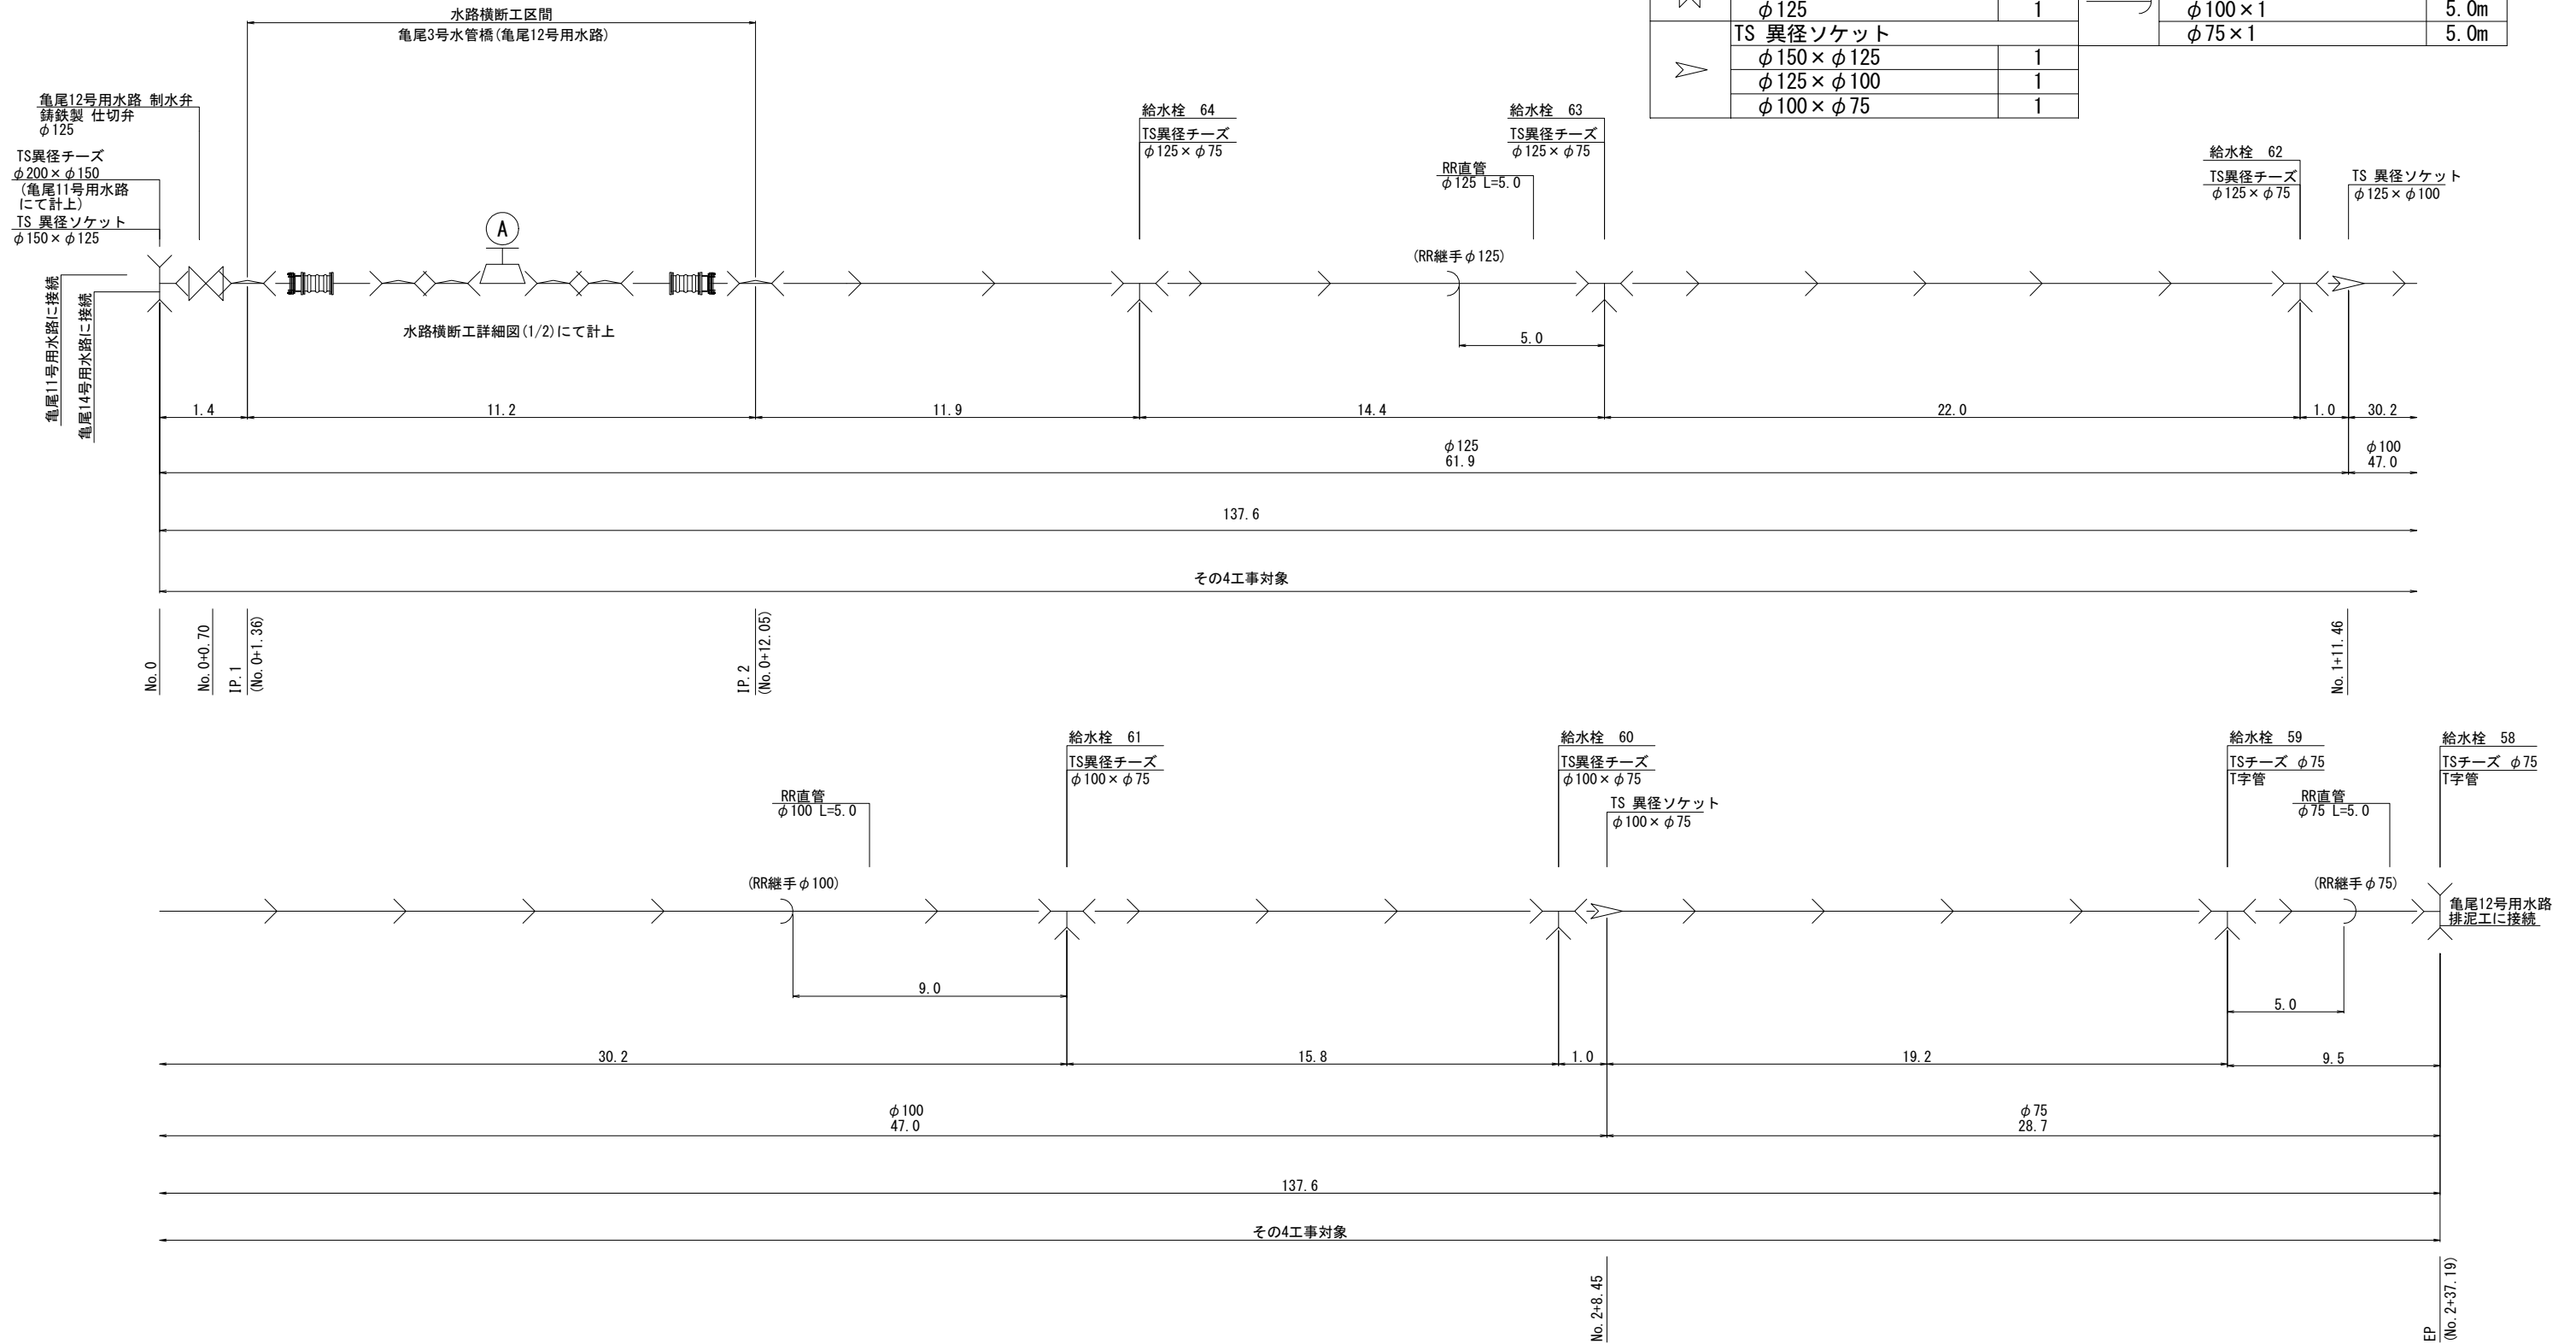


工 事 名	令和6年度 宇城農地整備事業 松島工区区画整理（その4）工事		
図 面 名	送配水管路管割図（4/5） （亀尾12号用水路）		
作成年月日			
縮 尺	NO SCALE	図面番号	参6 - 4 / 5
会 社 名			
事業所名	九州農政局宇城農地整備事業所		

送配水管路管割図 (5/5)
(亀尾14号用水路)


数量表(その4工事)

凡例	名 称	個数
➤	TS異径ソケット φ 200 × φ 150	1
	TSキャップ φ 150	1
✕	TS異径チーズ φ 200 × φ 150	1

凡例	名 称	延長
→	硬質塩化ビニル管(TS) φ 200	82.5m
	RR直管 φ 200 × 2	10.0m

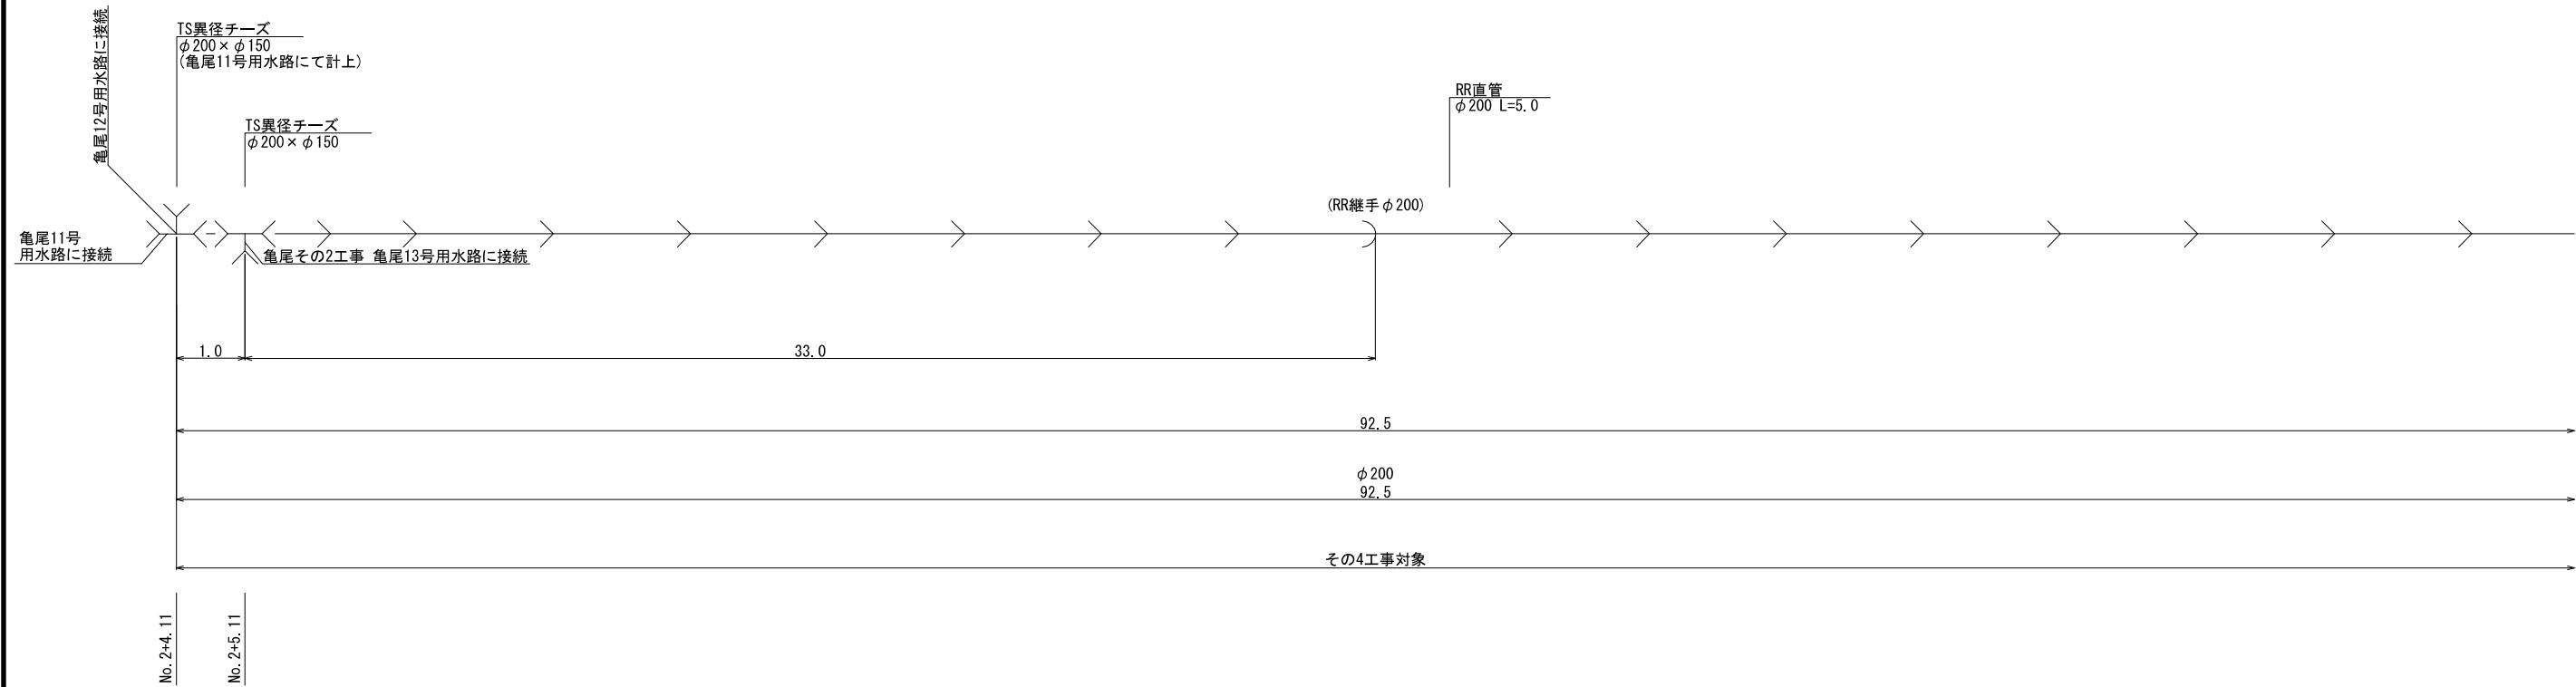

水路横断工区間
亀尾5号水管橋(亀尾14号用水路)(施工対象外)
(IP. 3 (No. 3+45. 68) ~ IP. 4 (No. 4+9. 47))

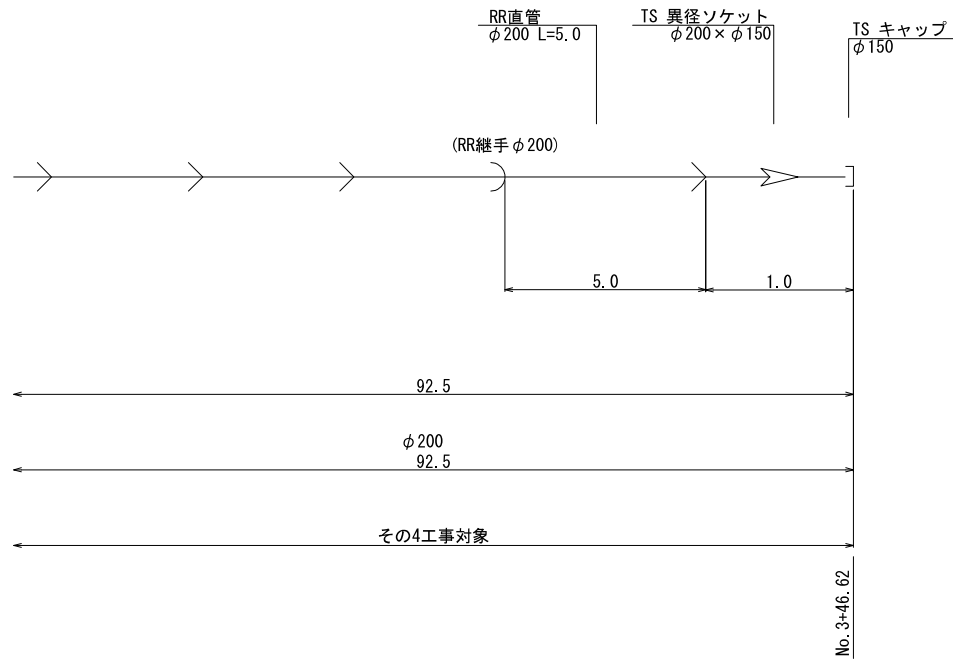


工 事 名	令和6年度 宇城農地整備事業 亀松工区区画整理 (その4) 工事		
図 面 名	送配水管路管割図 (5/5) (亀尾14号用水路)		
作成年月日			
縮 尺	NO SCALE	図面番号	参6 - 5 / 5
会 社 名			
事業所名	九州農政局宇城農地整備事業所		

ボックスカルバート 割付図(1/3)

(3号横断暗渠工)


平面図

S=1:50

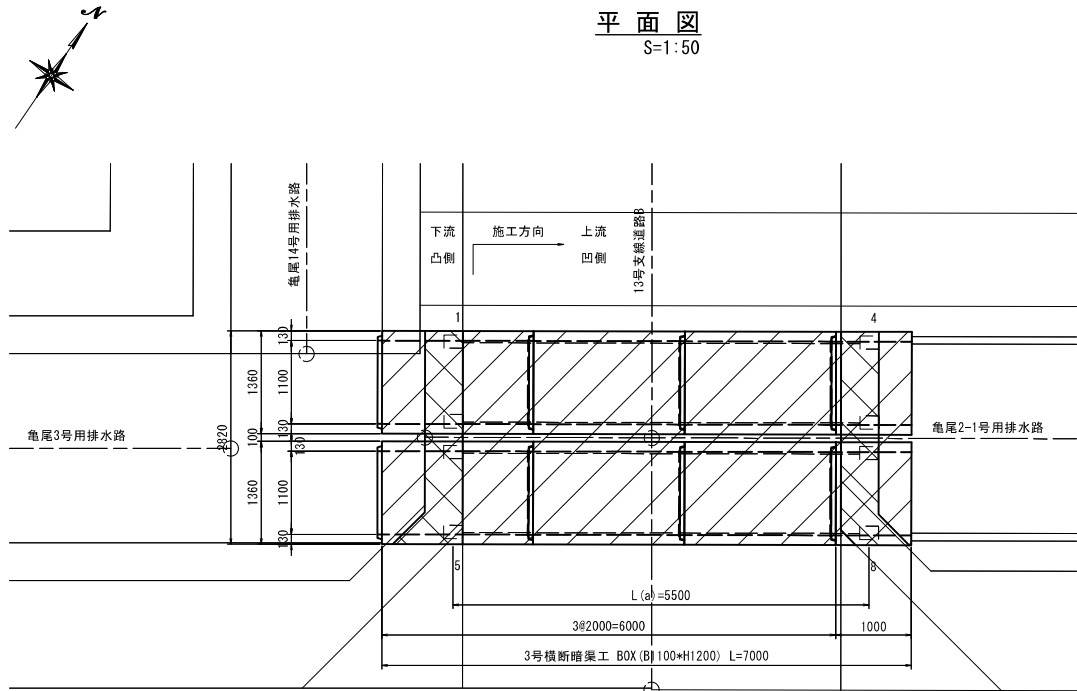


断面図

S=1:30

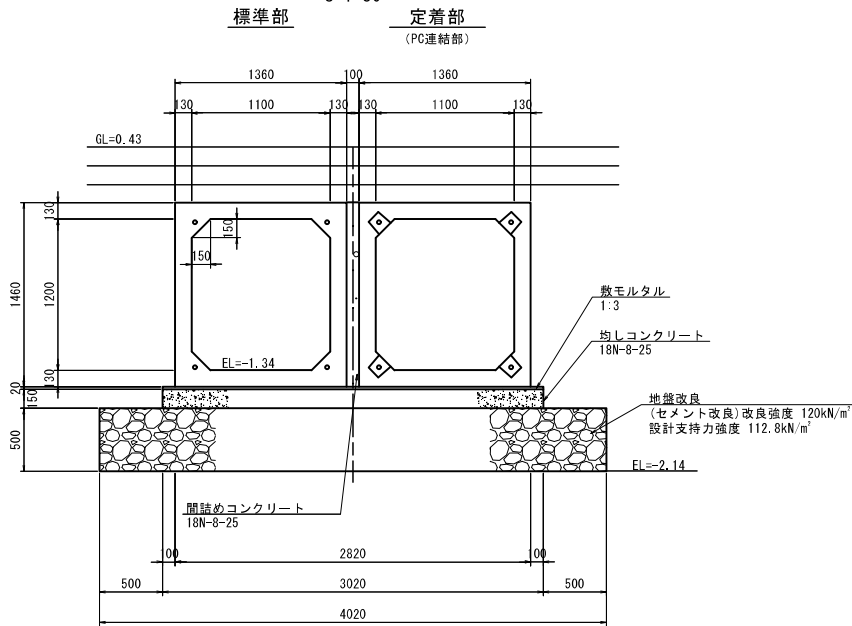


土工図

S=1:30

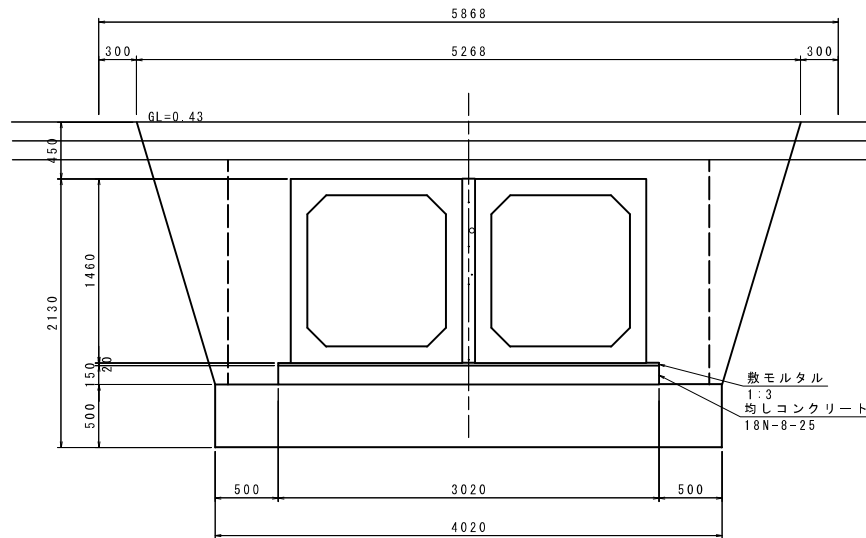

側面図

S=1:50

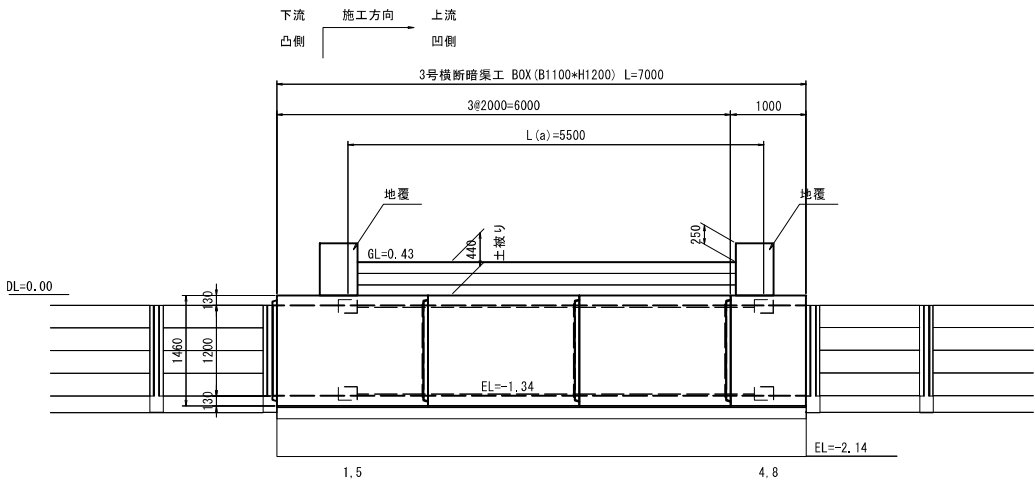

数量表

規格	製品長 (mm)			製品番号	個数	参考質量 (kg/本)	摘要
	短辺長	中央長	長辺長				
1100×1200	-	2000	-	2, 3, 6, 7	4	3550	標準
	-	2000	-	1, 5	2	3550	標準、定着
	-	1060	-	4, 8	2	1880	短切(凹側カット)、定着
合計	8						


※凸部込みで 延長L=7.06m

PC縦連結材料表

名称	規格	単位	数 量		
			右岸側	左岸側	合計
PC鋼より線 (余長含む)	1S12.7 SWPR7BL L(a)=6,510m+4*2 L=スパン長-125+箱抜芯より製品端までの距離+余長	m	26.04	26.04	52.08
アンカープレート	80*80*16	枚	8	8	16
グリッブ	1S12.7用	組	8	8	16
モルタル(箱抜き)	無収縮	m ³	0.026	0.026	0.052

PC縦連結詳細図

S=1:10

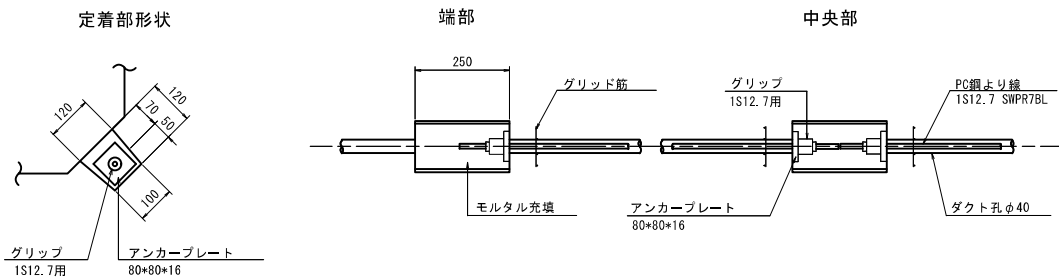


工事名	令和6年度 宇城農地整備事業 亀松工区区画整理 (その4) 工事		
図面名	ボックスカルバート 割付図(1/3) (3号横断暗渠工)		
作成年月日			
縮 尺	図 示	図面番号	参7- 1 / 3
会社名			
事業所名	九州農政局宇城農地整備事業所		

ボックスカルバート 割付図 (2/3)

(4号横断暗渠工)


平面図

S=1:50

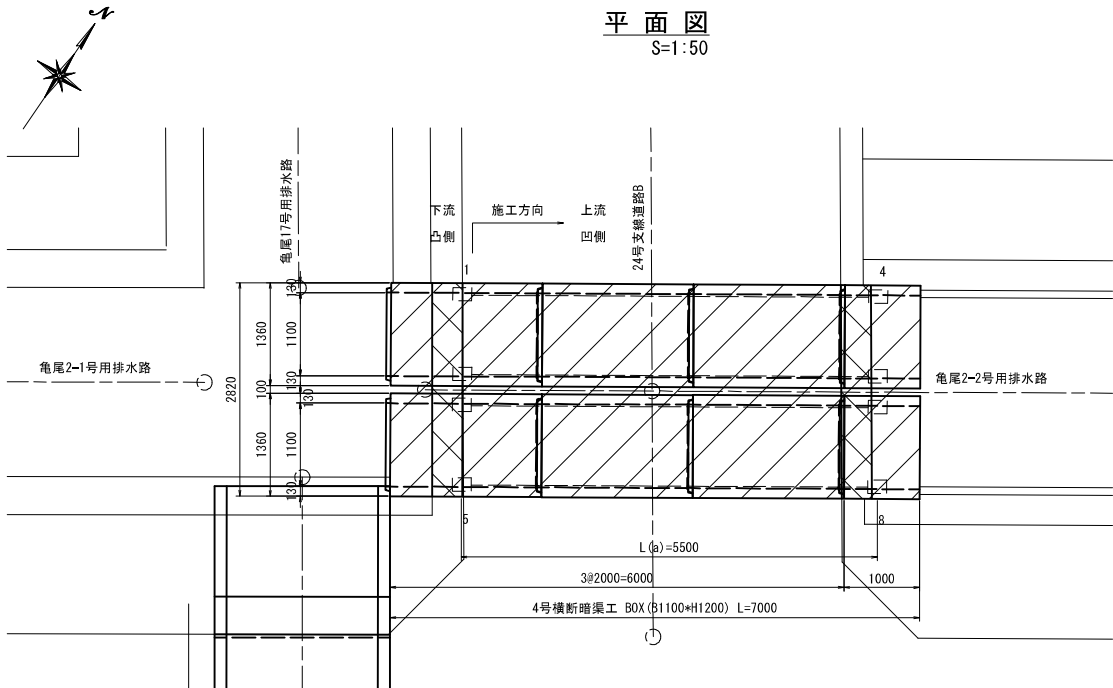


断面図

S=1:30

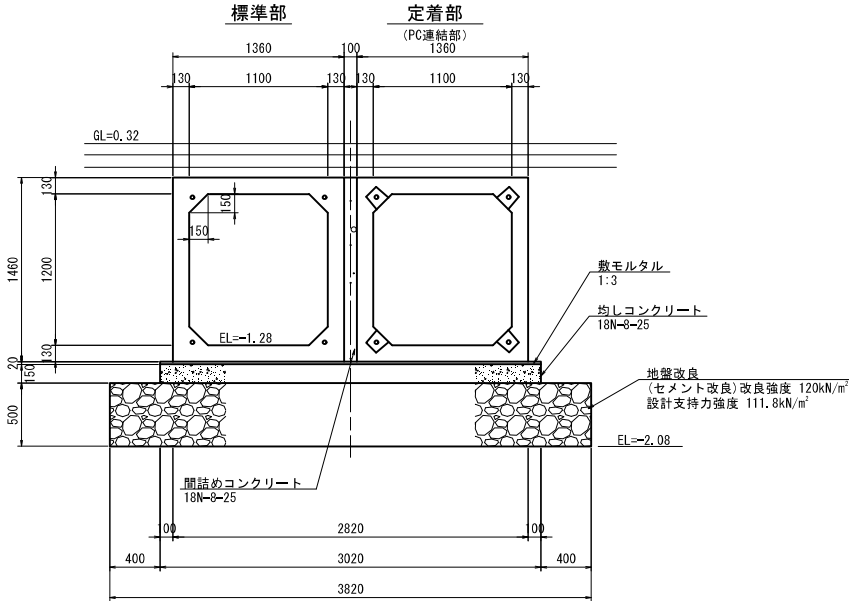


土工図

S=1:30

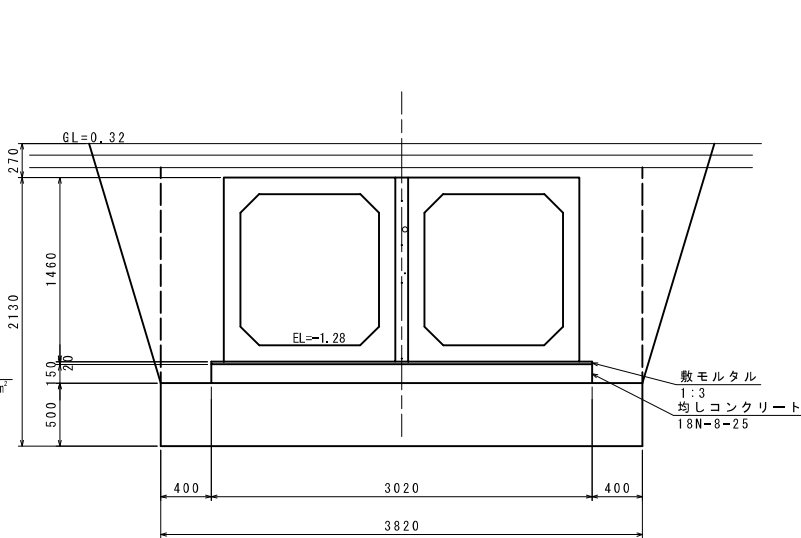

側面図

S=1:50

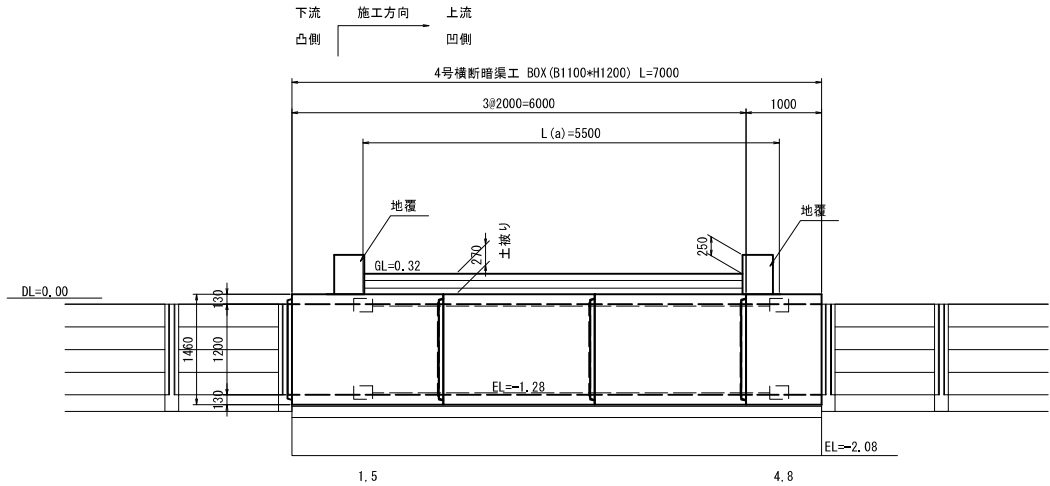

数量表

規格	製品長 (mm)			製品番号	個数	参考質量 (kg/本)	摘要
	短辺長	中央長	長辺長				
1100*1200	-	2000	-	2, 3, 6, 7	4	3550	標準
	-	2000	-	1, 5	2	3550	標準、定着
	-	1060	-	4, 8	2	1880	短切 (凹側カット)、定着
	-	-	-	-	-	-	-
合計					8		


※凸部込みで 延長L=7.06m

PC縦連結材料表

名称	規格	単位	数 量		
			右岸側	左岸側	合計
PC鋼より線 (余長含む)	1S12.7 SWPR7BL L(a)=6.510m*4*2 L=スパン長-125*箱抜芯より製品端までの距離+余長	m	26.04	26.04	52.08
アンカープレート	80*80*16	枚	8	8	16
グリッパ	1S12.7用	組	8	8	16
モルタル (箱抜き)	無収縮	m ³	0.026	0.026	0.052

PC縦連結詳細図

S=1:10

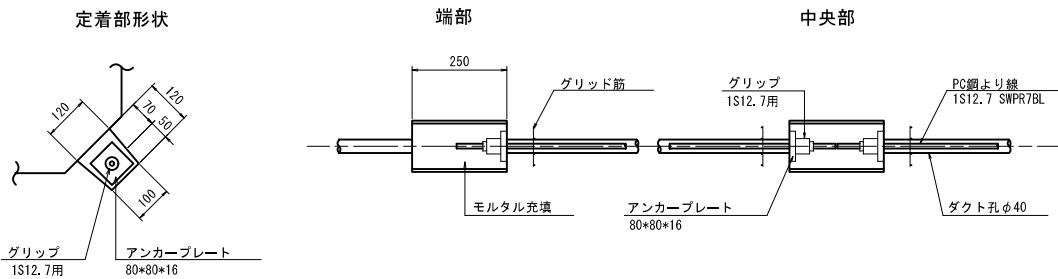


工事名	令和6年度 宇城農地整備事業 亀松工区区画整理 (その4) 工事		
図面名	ボックスカルバート 割付図 (2/3) (4号横断暗渠工)		
作成年月日			
縮 尺	図 示	図面番号	参7-2 / 3
会社名			
事業所名	九州農政局宇城農地整備事業所		


ボックスカルバート 割付図 (3/3)

(5号横断暗渠工)


平面図
S=1:50

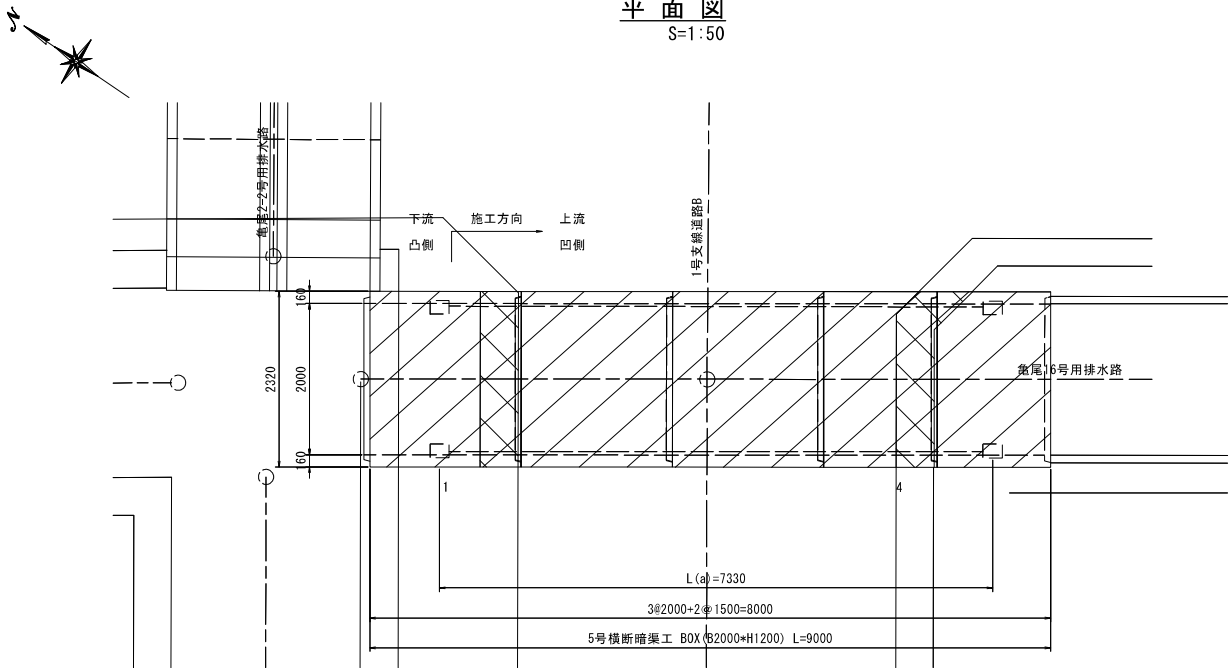


側面図
S=1:50

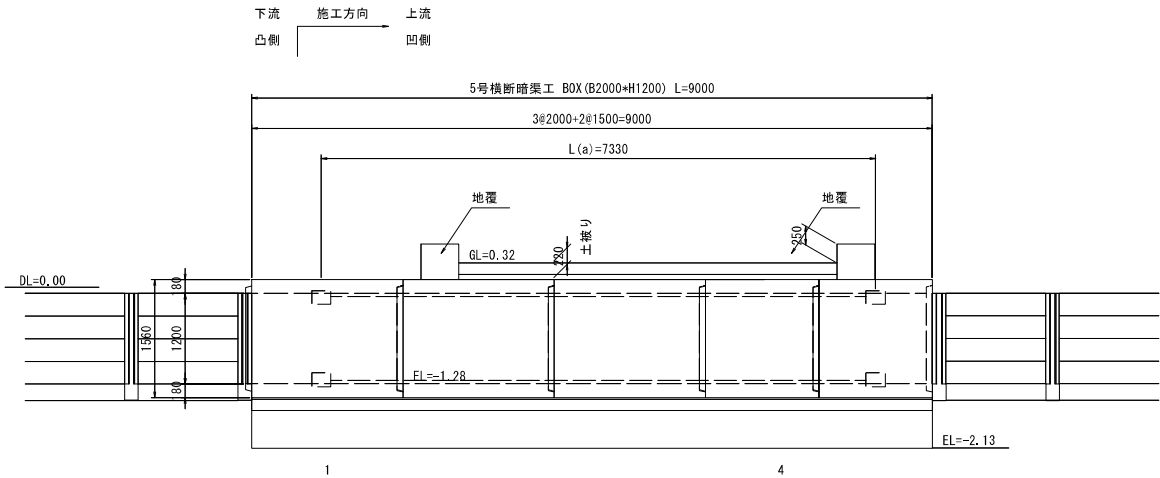


PC縦連結詳細図
S=1:10

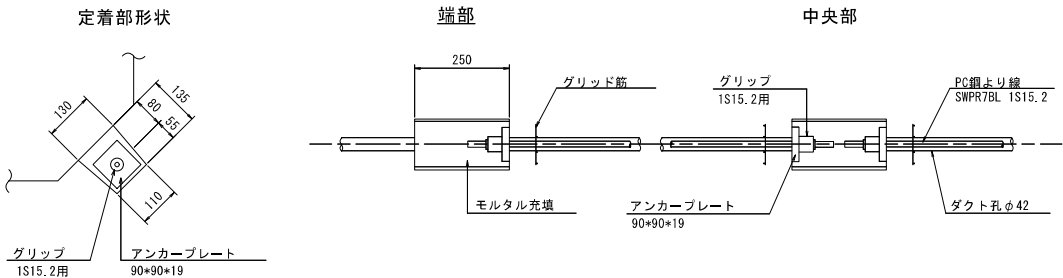

断面図
S=1:30

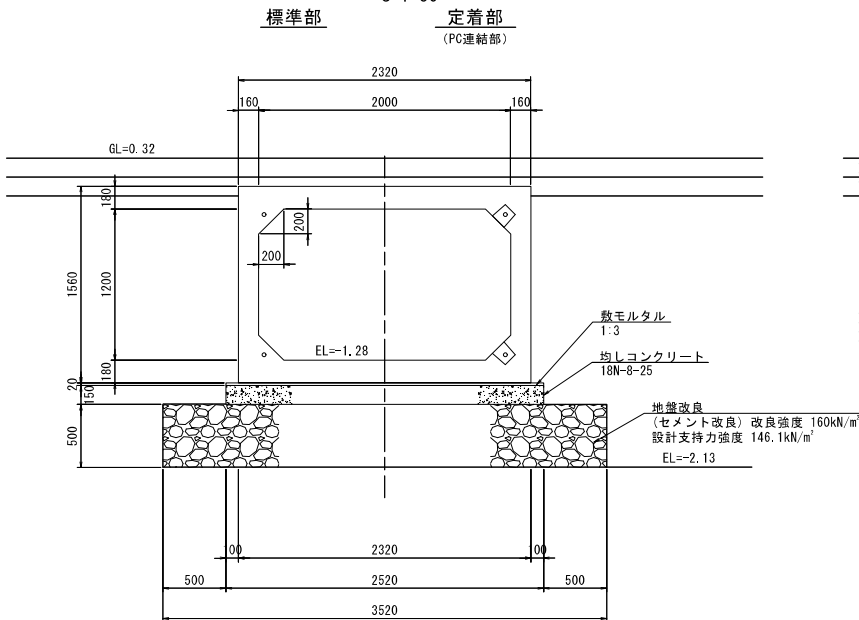

土工図
S=1:30

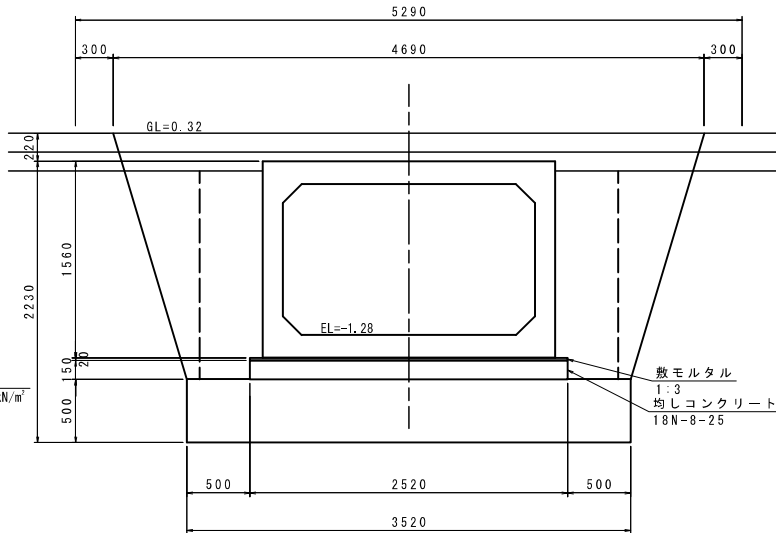

工種	数量	単位
床掘	4.15	m ²
構造物周辺	1.62	m ²
埋戻し (B<1.0)	1.15	m ²

数量表

規格	製品長 (mm)			製品番号	個数	参考質量 (kg/本)	摘要
	短辺長	中央長	長辺長				
	-	2000	-	2.3	2	6500	標準
2000*1200	-	2000	-	1.4	2	6500	標準、定着
合計	4						

※凸部込みで 延長L=8.08m

PC縦連結材料表

名称	規格	単位	数量
PC鋼より線 (余長含む)	1S15.2 SWPR7BL L(a)=7,480m*4*1	m	29.92
アンカープレート	90*90*19	枚	8
グリップ	1S15.2用	組	8
モルタル (箱抜き)	無収縮	m ³	0.032

工事名	令和6年度 宇城農地整備事業		
図面名	ボックスカルバート 割付図 (3/3) (5号横断暗渠工)		
作成年月日			
縮尺	図示	図面番号	参7-3 / 3
会社名			
事業所名	九州農政局宇城農地整備事業所		

仮設計画図(1/2)


S=1:1500

(仮設計画平面図)

仮設道路標準断面図

S=1:100


(借地区間:47号)

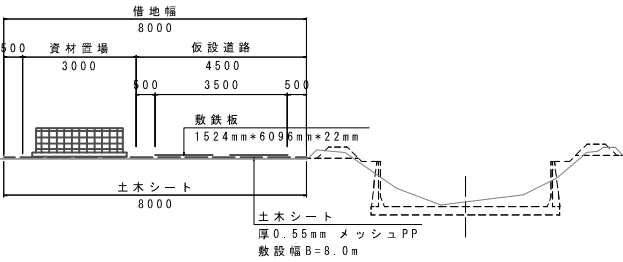

仮設道路盛土


S=1:50

(借地区間:47号)

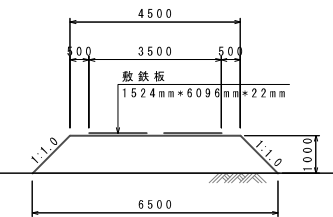

仮設道路標準断面図


S=1:100

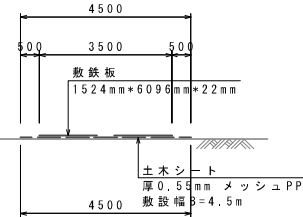


仮設道路盛土

S=1:100

横断面

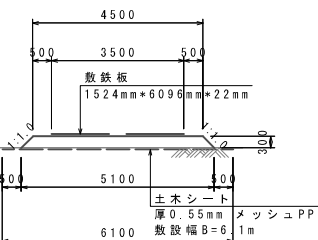


縦断面

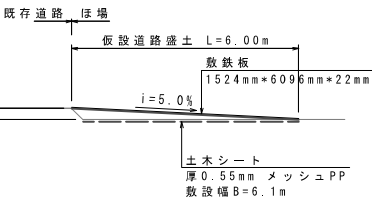

土のう締切標準図

S=1:50

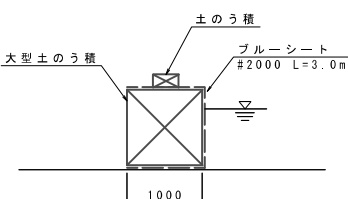

土のう積

ブルーシート
#2000 L=3.0m

大型土のう積

1000

1000

工事名	令和6年度 宇城農地整備事業 鳥松工区区画整理(その4) 工事		
図面名	仮設計画図(1/2) (仮設計画平面図)		
作成年月日			
縮尺	図示	図面番号	参8-1/2
会社名			
事業所名	九州農政局宇城農地整備事業所		

S=1 : 50

仮設暗渠標準図(5)

DL=0.00

3570

1778

1192

1300

H1

盛土 (2.5m \leq B < 4.0m)
A = 0.60m²

盛土 (構造物周辺)
A = 2.92m²

土のう
A = 3.52m²

仮設暗渠管 ϕ 600

Technical drawing of a culvert structure. The drawing shows a cross-section of the culvert with a central pipe and side slopes. Key dimensions and labels include:

- 仮設道路** (Temporary Road) at the top.
- 土工延長 (盛土 2.5m ≦ B < 4.0m) L = 管延長 - ((H/2 + H/3) / 2) * 0.5 * 2** (Soil extension (embankment 2.5m ≤ B < 4.0m) L = pipe length - ((H/2 + H/3) / 2) * 0.5 * 2).
- 下流側** (Downstream side) on the left and **上流側** (Upstream side) on the right.
- 土工延長 (盛土構造物周辺) L = 管延長 - (H/2 / 2 * 0.5 * 2)** (Soil extension (around embankment structure) L = pipe length - (H/2 / 2 * 0.5 * 2)).
- 土のう** (Mound) on both sides, with dimensions **H130 * B350 * L450**.
- 仮設暗渠管 径 φ 600** (Temporary culvert pipe diameter φ 600).
- (L = 6.0m)** (Total length L = 6.0m).





Technical drawing of a culvert structure. The drawing shows a cross-section of the culvert with a central pipe and side slopes. Key dimensions and labels include:

- 仮設道路** (Temporary Road) at the top.
- 土工延長 (盛土 2.5m ≦ B < 4.0m) L = 管延長 - (H/2 + H/2) * 0.5 * 2** (Earthwork extension (embankment 2.5m ≤ B < 4.0m) L = pipe length - (H/2 + H/2) * 0.5 * 2).
- 下流側** (Downstream side) on the left and **上流側** (Upstream side) on the right.
- 土のう** (Earth berm) on both sides, with dimensions **H130 * B350 * L450**.
- 土工延長 (盛土構造物周辺) L = 管延長 - (H/2 * 2 * 0.5 * 2)** (Earthwork extension (around embankment structure) L = pipe length - (H/2 * 2 * 0.5 * 2)).
- 仮設暗渠 管 径 600 (L = 6.0m)** (Temporary culvert pipe diameter 600 (L = 6.0m)).

工事名	令和6年度 宇城農地整備事業 奄松工区區画整理（その4）工事		
図面名	仮設計画図（2/2） （仮設暗渠標準図）		
作成年月日			
縮 尺	S=1:50	図面番号	参0-2/2
会社名			
事業所名	九州農政局宇城農地整備事業所		

現況用排水路取付土工図

(亀尾14号用排水路) S=1:100

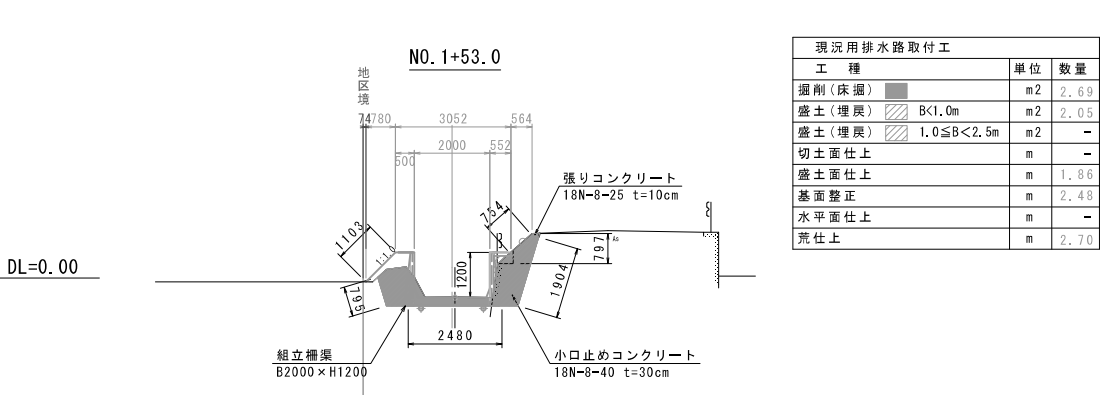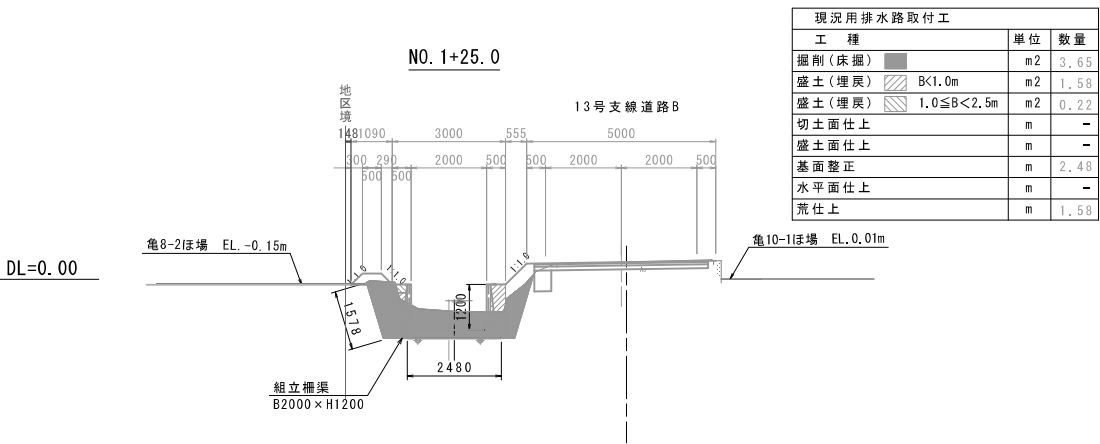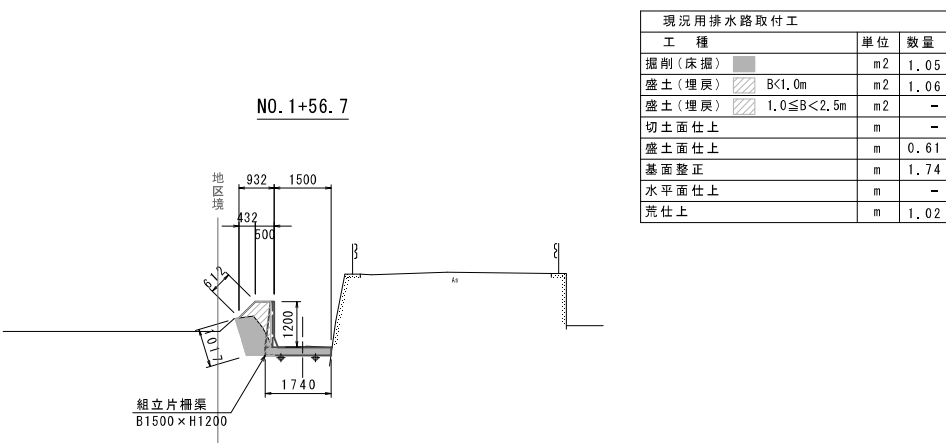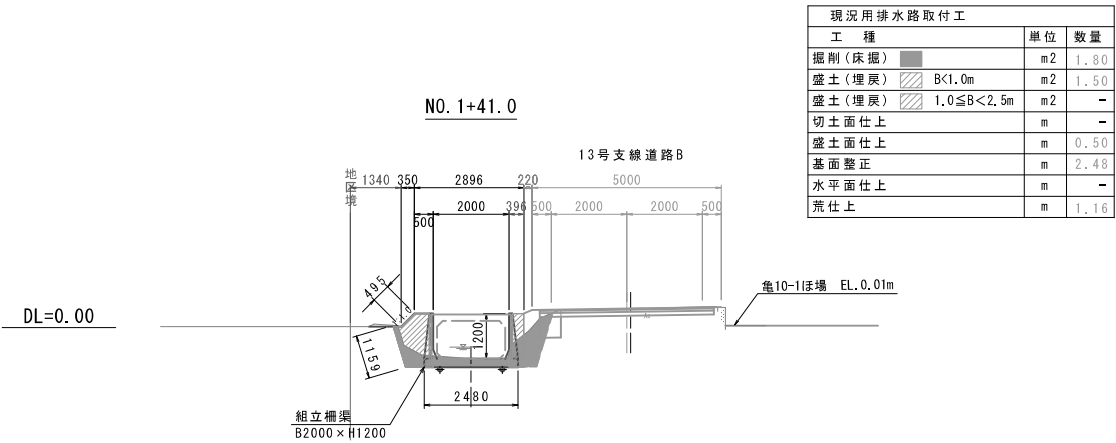

工事名	令和6年度 宇城農地整備事業 亀松工区区画整理 (その4) 工事		
図面名	現況用排水路取付土工図 (亀尾14号用排水路)		
作成年月日			
縮 尺	図 示	図面番号	参9
会社名			
事業所名	九州農政局宇城農地整備事業所		

借地範囲図
S=1:1500



工事名	令和6年度 宇城農地整備事業 亀松工区区画整理(その4)工事		
図面名	借地範囲図		
作成年月日			
縮尺	S=1:1500	図面番号	参10
会社名			
事業所名	九州農政局宇城農地整備事業所		